


Desenhista CAD:

Eng. Civil Eduardo Pedroso

5 grupo - Número do Projeto;

6 grupo - Revisão / Ano.

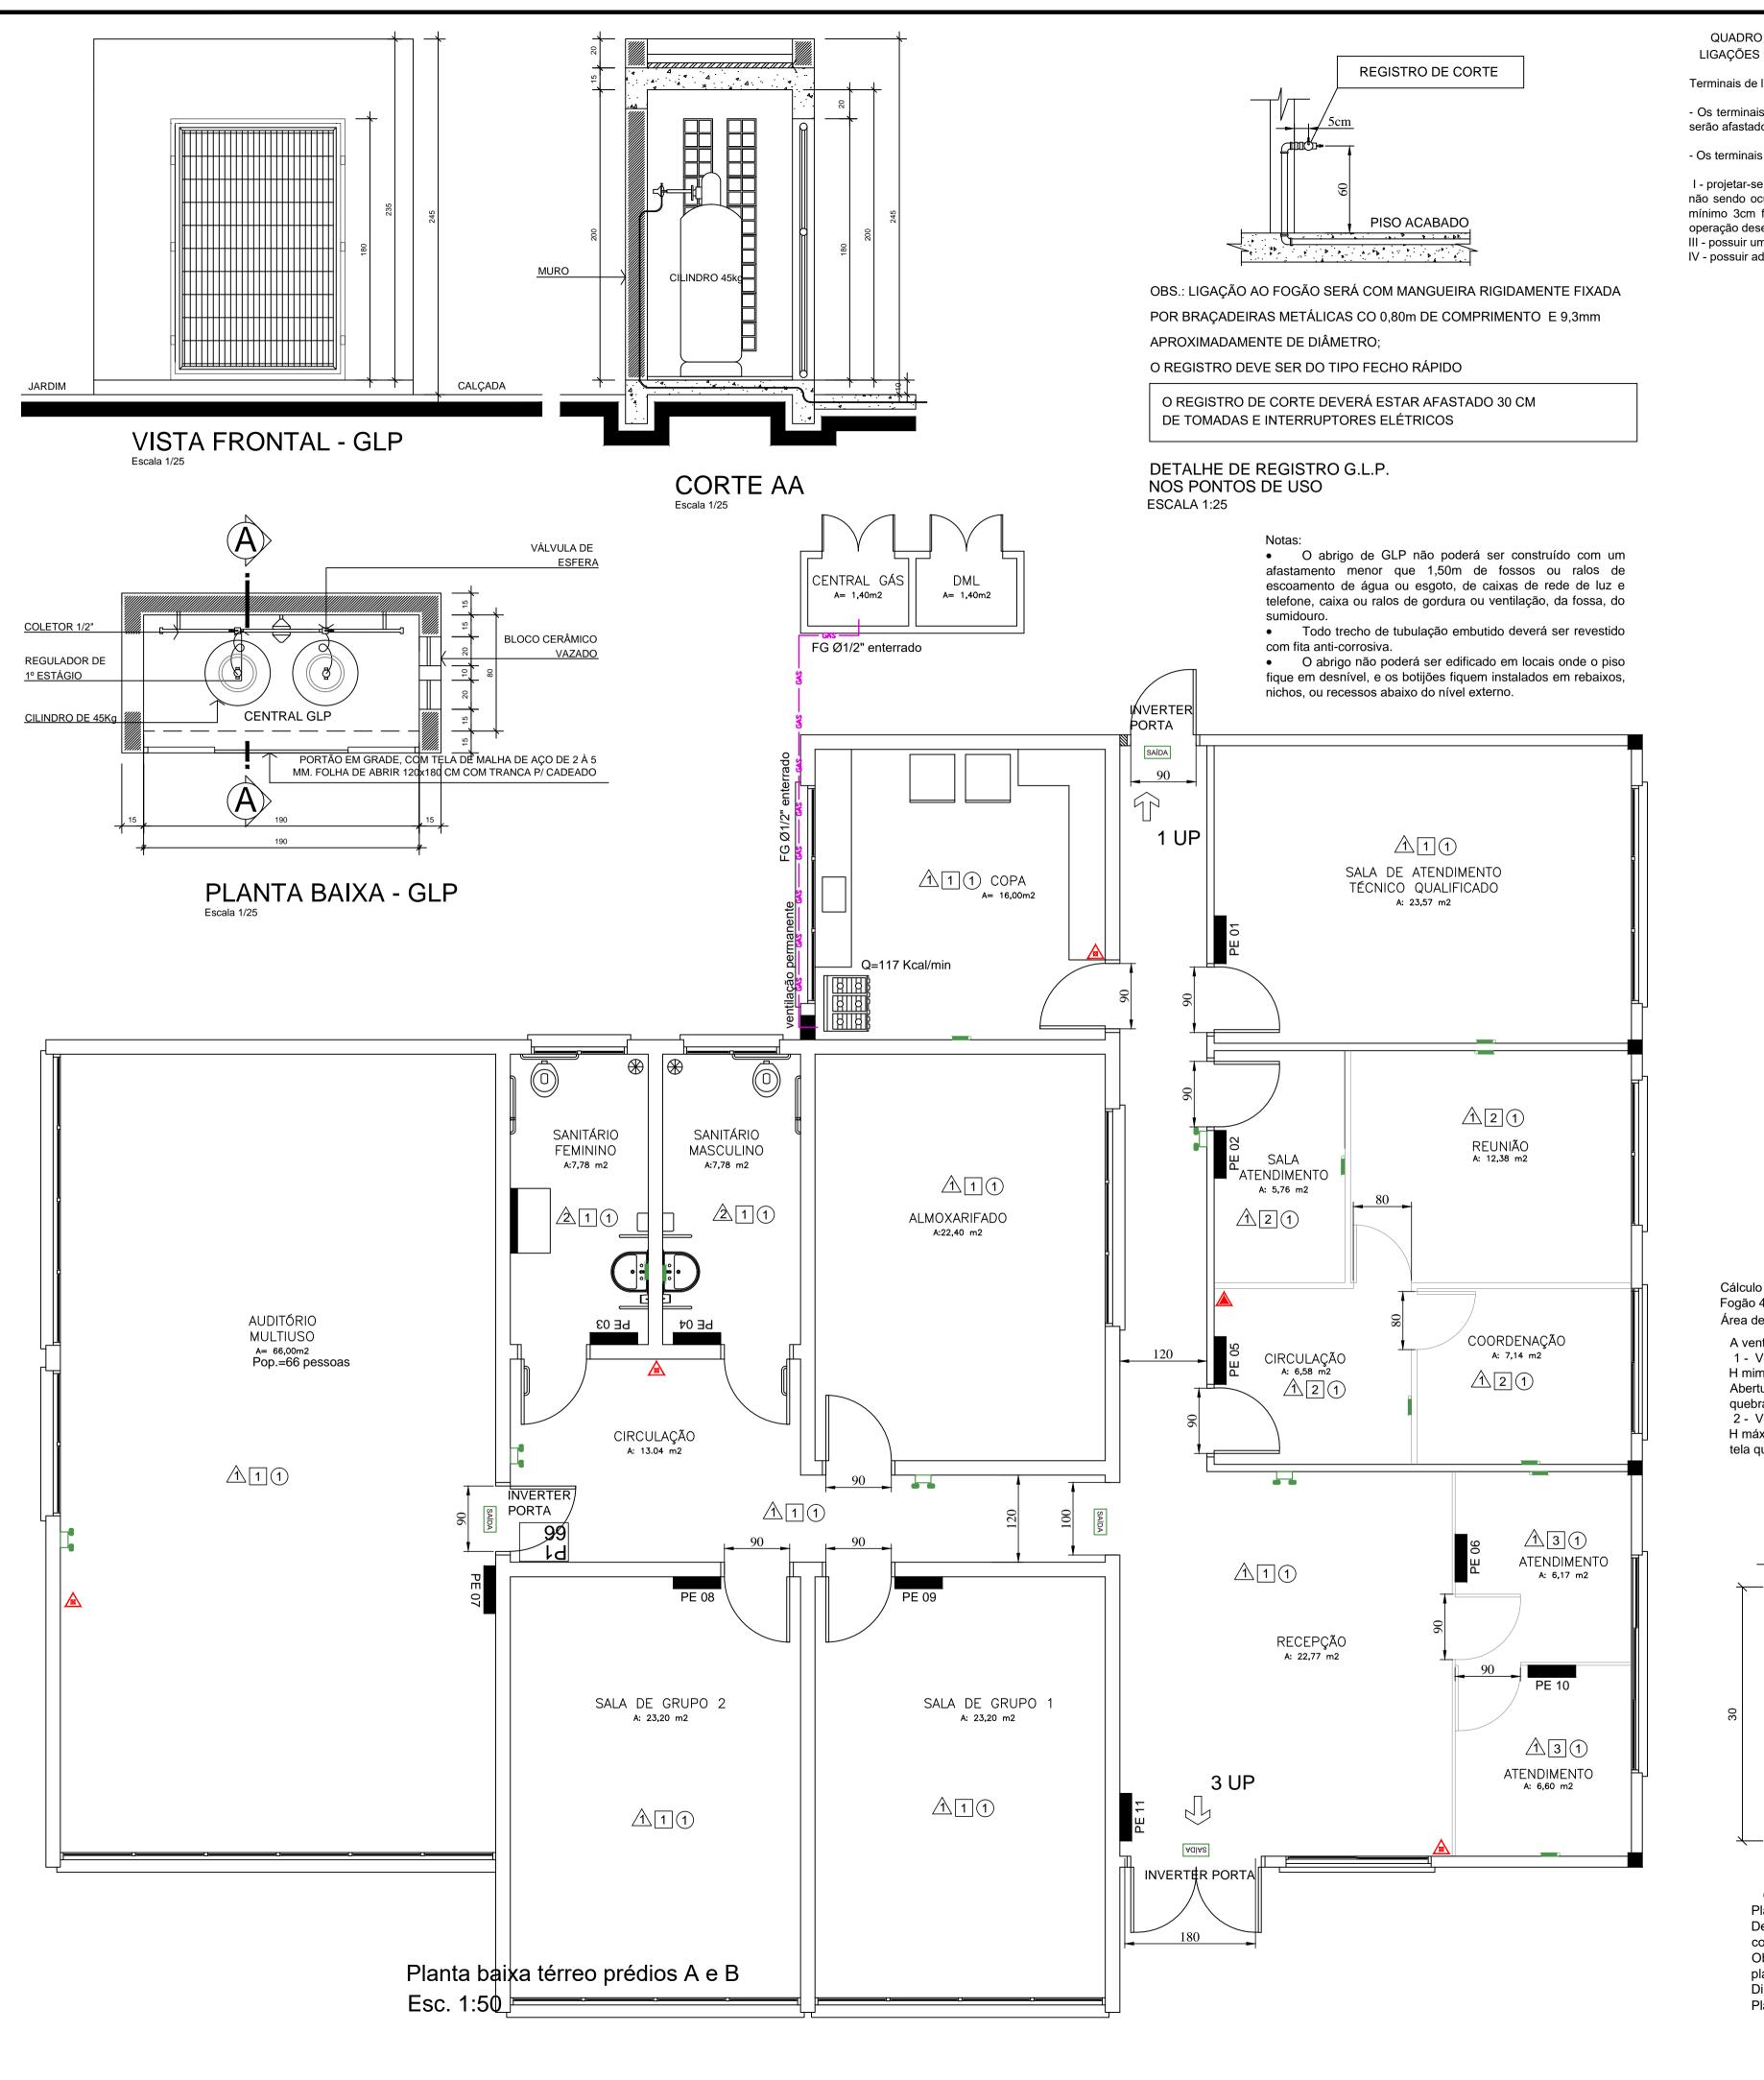

QUADRO DE ESPECIFICAÇÕES LIGAÇÕES DOS APARELHOS A GÁS

Terminais de ligação dos aparelhos

- Os terminais de tubulações, destinados à ligação dos aparelhos técnicos de queima, serão afastados de armários, paredes, pisos ou forros da edificação.


- Os terminais devem:

I - projetar-se no mínimo 20cm acima dos pisos terminados, não sendo ocupados,nessas medidas, as roscas ou flanges de ligação; II - distar, no mínimo 3cm fora das paredes ou forros terminados, de modo a permitir uma operação desembaraçada de ferramentas adequadas para a ligação dos aparelhos; III - possuir um registro de corte tipo fecho rápido; IV - possuir adaptação para o engate de mangueira.

LEGENDA

SIMBOLO	DESCRIÇÃO				
	EXTINTOR PORTÁTIL DE Gás carbônico (5B: C – 6Kg)				
	EXTINTOR PORTÁTIL DE PÓ QUÍMICO SECO (PQS) - 6kg / 20-B:C				
SAÍDA	PLACA DE SAÍDA BLOCO AUTÔNOMO SUSPENSA COM FLUXO LUMINOSO DE 30 LUMENS - 25X16 (com ou sem indicação de sentido)				
	LUMINÁRIA DE EMERGÊNCIA TIPO BLOCO AUTONOMO COM FLUXO LUMINOSO de 2200 LÚMENS				
	LUMINÁRIA DE EMERGÊNCIA COM FLUXO LUMINOSO DE 50 LUMENS EM BAIXA E 90 LUMENS EM ALTA.				
—— GAS ———	TUBULAÇÃO DE GLP				
PE XX	LOCAL DO PLANO DE EMERGÊNCIA				
P1	PLACA DE LOTAÇÃO				
\triangle	MATERIAL DE ACABAMENTO PISO *	 GRANILITE CERÂMICA ANTIDERRAPANTE 			
	MATERIAL DE ACABAMENTO PAREDE *	 ALVENARIA DIVISÓRIA DRYWALL DIVISÓRIA NAVAL 			

- CONSULTAR O AUTOR DO PROJETO EM CASO DE DUVIDAS NÃO PROMOVER ALTERAÇÕES SEM CONSULTA AO AUTOR DO PROJETO
- OS ELETRODUTOS UTILIZADOS PARA CONDUTORES DE ILUMINAÇÃO DE EMERGÊNCIA E/OU SISTEMA DE SINALIZAÇÃO PARA ABANDONO DE LOCAL NÃO PODEM SER USADOS PARA OUTROS FINS, EXCETO PARA O SISTEMA DE ALARME E DETECÇÃO DE INCENDIO.
- TODOS OS MATERIAIS UTILIZADOS DEVERAO SER NORMATIZADOS TODAS AS INSTALAÇÕES DEVERAO SER REALIZADAS POR EMPRESAS ESPECIALIZADAS
- DEVERÃO SER OBSERVADAS TODAS AS NORMAS APLICAVEIS
- A TUBULAÇÃO DO SISTEMA HIDRAULICO DE COMBATE A INCÊNDIO DEVERÁ SER PINTADO DE VERMELHO NOS LOCAIS QUE FICAR APARENTE.
- CONFIRMAR MEDIDAS IN-LOCO

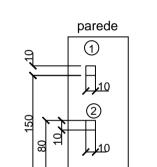

Cálculo de área de ventilação permanente

Fogão 4 bocas: 117 Kcal/min Área de ventilação total= 190 cm² (Tabela 08 da IN 08)


A ventilação será na parede

 Ventilação superior H mim = 1,5m

Abertura de 10x10cm, (100cm²) protegido com tela

quebra-chama de malha 3,0mm 2 - Ventilação inferior

H máx = 0,80m Abertura de 10x10cm, (100cm²) protegido com tela quebra-chama de malha 3,0mm

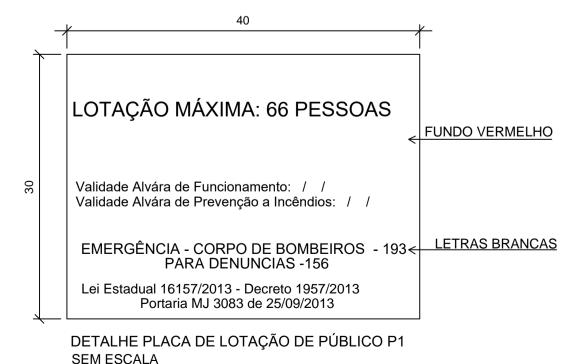

SEM ESCALA

OBSERVAÇÕES DE ACORDO COM O ART. 25 e 26 DA IN 024 Placa para Lotação de Público com ou sem concentração.

Deve ser instalada ao lado externo da edificação junto às portas de entrada com altura mínima de 1,70m e máxima de 2,10m. Observar a projeção de portas para que não obstruam a visualização das

Dimensões mínimas requeridas para placa: 30 x 40 cm.

Placa na Cor Vermelha com letras Brancas.



ART. 48. O AUTOR DO PROJETO DE CONSTRUÇÃO, REFORMA, ALTERAÇÃO DE ÁREA CONSTRUÍDA, MUDANÇA DE OCUPAÇÃO OU DE USO DE IMÓVEL, É RESPONSÁVEL PELO SEU DETALHAMENTO TÉCNICO EM RELAÇÃO AOS SISTEMAS E MEDIDAS DE SCI. PARÁGRAFO ÚNICO. A FALTA DE DETALHAMENTO TÉCNICO OU A SUA INCONGRUÊNCIA NÃO ISENTA O RESPONSÁVEL TÉCNICO DE CUMPRIR INTEGRALMENTE O QUE ESTÁ DISPOSTO NAS NSCI (INOI - PARTE I, 2020).

OBSERVAÇÕES	ASSINATURAS
AÇÕES DE PAREDES, DIVISÓRIAS E PORTAS ACARRETARÃO EM SIDADE DE REAPROVAÇÃO DO PROJETO, INVALIDANDO A PRESENTE AÇÃO	PROPRIETÁRIO NOME: CPF:
	AUTOR DO PROJETO

PROJETO PREVENÇÃO E COMBATE A INCÊNDIOS

PREFEITURA MANCIPAL DE JONVILLE	SECRETARIA DE INFRAESTRUTURA URBANA UNIDADE DE BANCO DE PROJETOS				
PROJETO DE COMBATE A INCÊNDIO CRAS JARDIM PARAISO					
Conteúdo: PLANTA BAIXA TÉRREO					
Autor(es): Eng. Civil Eduardo Pedroso / CREA-SC 055634-0		Código: UBP/ BCRASJPIR0			
Co-Autor(es):		Data: 28/05/2021	Número Prancha: IN 02/02		
Requerente: SAS		Nota: Para o Código do Projeto Define-se: 1 grupo - Executora do Projeto; 2 grupo - Secretaria, Fundação entre outros; 3 grupo - Tipo de Projeto;			
Escala: 1:50	Desenhista CAD: Eng. Civil Eduardo Pedroso	4 grupo - Nome do Projeto (5 letras) 5 grupo - Número do Projeto; 6 grupo - Revisão / Ano.			