


Planta de localização  
SALA DE OVOS

escala 1:50

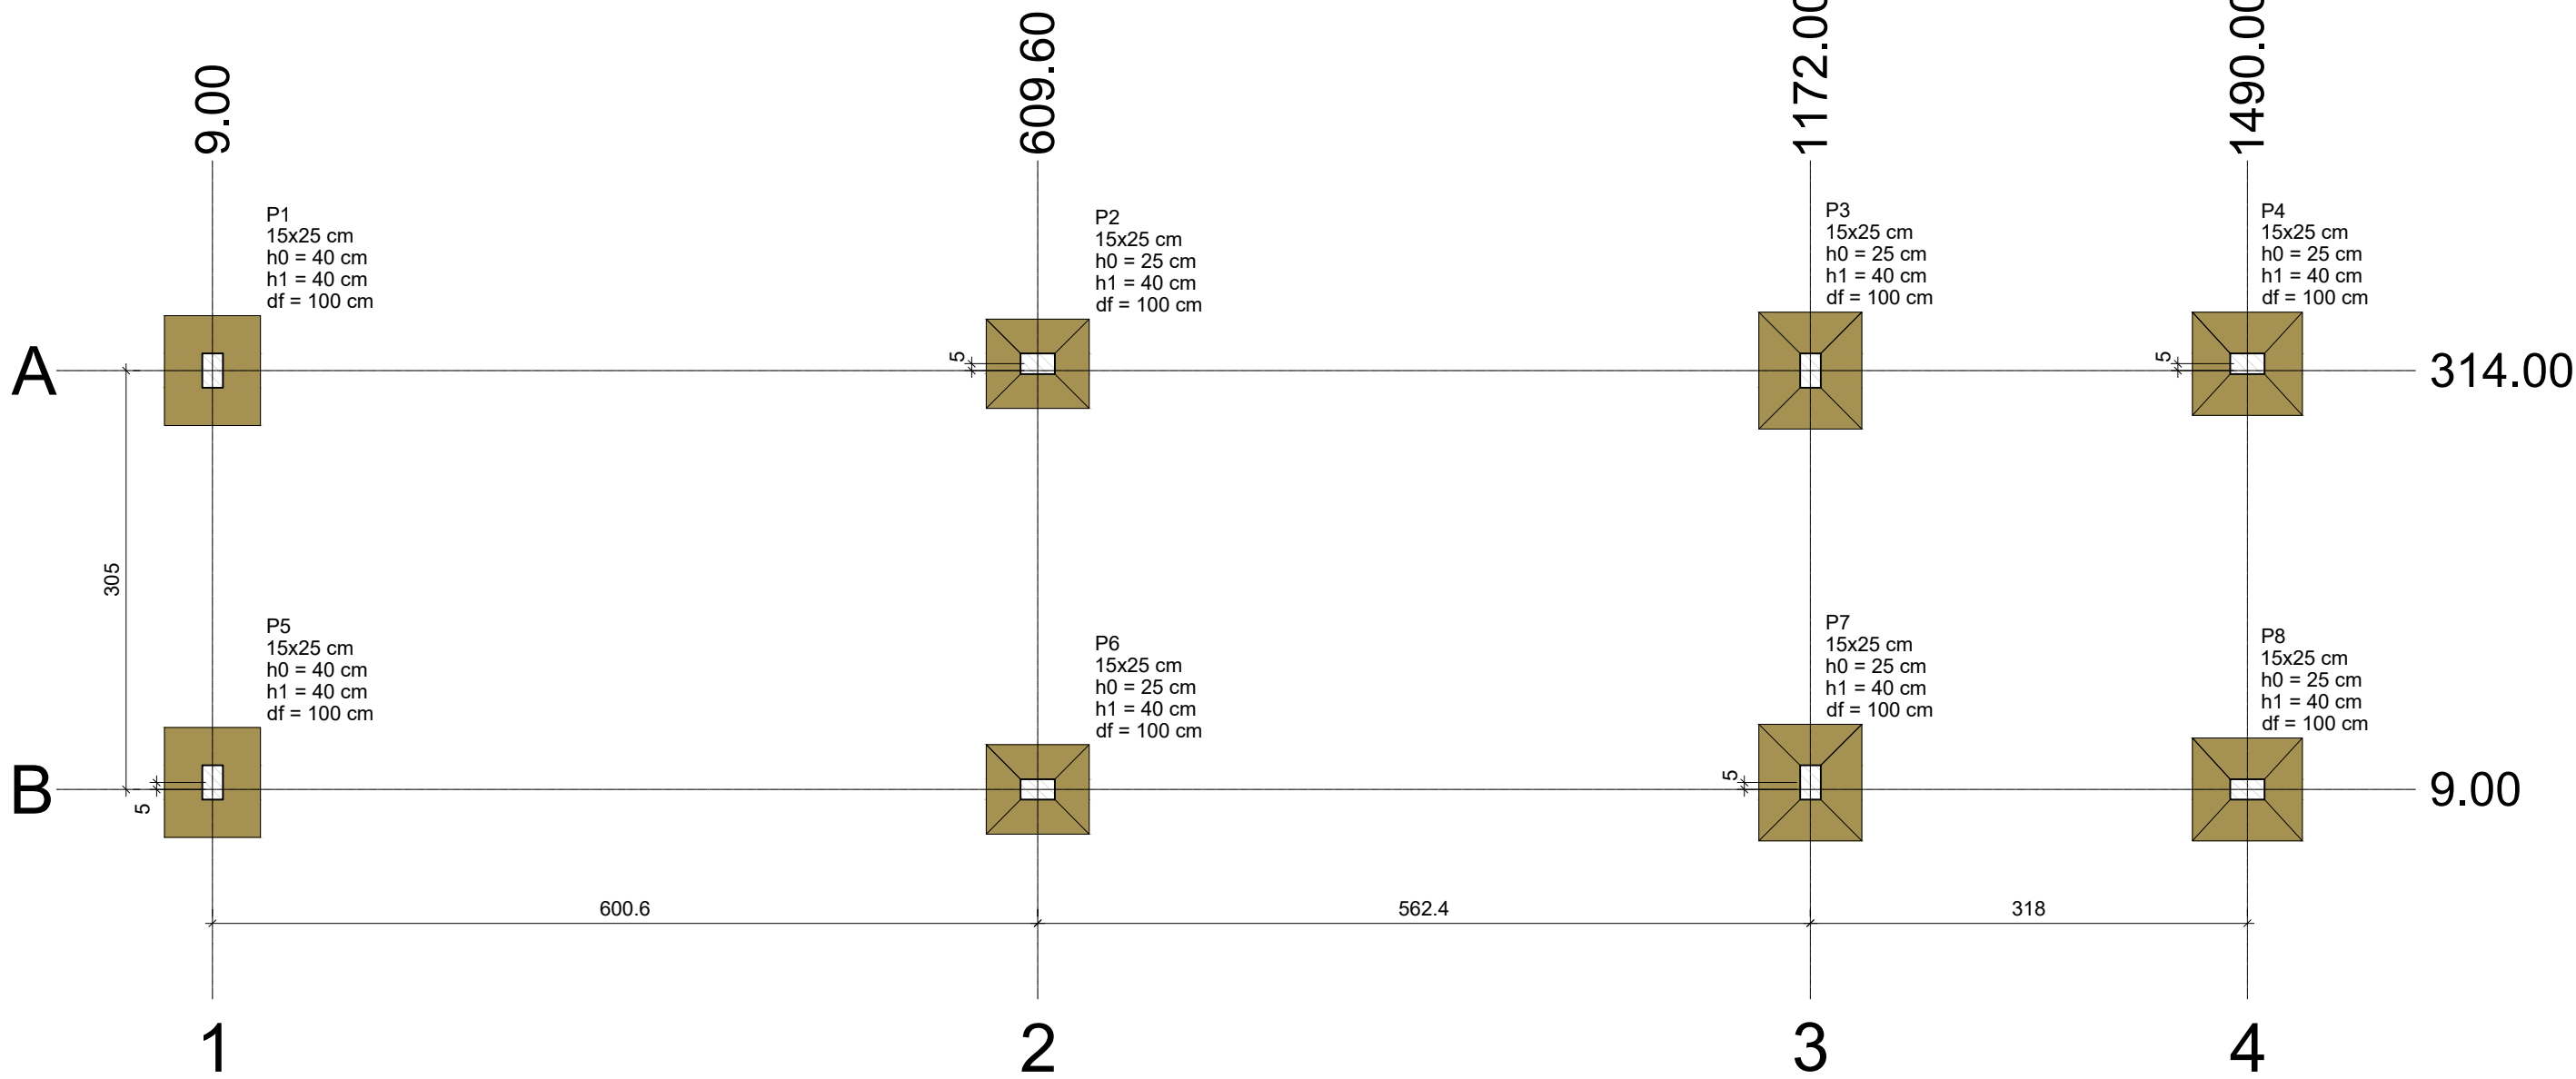

Planta de localização  
AVIÁRIO DE POSTURA

escala 1:50

TABELA DE CARGAS - SALA DE OVOS

Nome	Seção (cm)	X (cm)	Y (cm)	Carga Máx. (tf)	Carga Mín. (tf)	Pilar				Fy Máximo (tf)				Fundação				
						Mx Máximo (kgf.m)		My Máximo (kgf.m)		Fx Máximo (tf)		Fy Máximo (tf)		Lado B (cm)	Lado H (cm)	h0 / ha (cm)	h1 / hb (cm)	df (cm)
						Positivo	Negativo	Positivo	Negativo	Positivo	Negativo	Positivo	Negativo					
P1	15x25	1.43	1089.00	2.0	1.6	100	-100	100	-300	0.0	-0.4	0.3	0.0	55	65	30	40	100
P2	15x25	533.44	1089.00	2.0	1.4	100	-300	200	-200	0.3	0.0	0.3	0.0	55	105	30	40	100
P4	15x25	1.43	627.00	2.0	1.7	200	0	100	-300	0.0	-0.4	0.0	-0.4	55	120	30	40	100
P5	15x25	533.43	627.00	2.1	1.7	200	-200	200	0	0.3	0.0	0.0	-0.4	55	65	30	40	100
P6	15x25	297.43	918.00	2.8	2.6	300	-400	400	-300	0.4	-0.5	0.5	-0.6	65	75	25	40	100

Os esforços indicados nesta tabela são os valores máximos obtidos pela envoltória de todas as combinações definidas para as fundações. Para análises complementares, deve-se consultar o relatório de esforços na fundação, que apresenta os valores calculados para cada combinação.


Locação no eixo X		Locação no eixo Y	
Coordenadas (cm)	Nome	Coordenadas (cm)	Nome
1.43	P1, P4	1089.00	P1, P2
297.43	P6	918.00	P6
533.43	P5	627.00	P4, P5
533.44	P2		

TABELA DE CARGAS - AVIÁRIO DE POSTURA

Nome	Seção (cm)	X (cm)	Y (cm)	Carga Máx. (tf)	Carga Mín. (tf)	Pilar				Fy Máximo (tf)				Fundação				
						Mx Máximo (kgf.m)		My Máximo (kgf.m)		Fx Máximo (tf)		Fy Máximo (tf)		Lado B (cm)	Lado H (cm)	h0 / ha (cm)	h1 / hb (cm)	df (cm)
						Positivo	Negativo	Positivo	Negativo	Positivo	Negativo	Positivo	Negativo					
P1	15x25	9.00	314.00	2.2	1.4	400	-400	0	-300	0.0	-0.6	0.5	-0.4	70	80	40	40	100
P2	15x25	609.60	319.00	3.3	2.4	300	-300	100	0	0.2	0.0	0.5	-0.2	65	75	25	40	100
P3	15x25	1172.00	314.00	3.7	2.8	500	-400	0	-200	0.0	-0.3	0.5	-0.3	75	85	25	40	100
P4	15x25	1490.00	319.00	3.5	2.8	200	-400	200	0	0.6	0.0	0.8	0.0	75	80	25	40	100
P5	15x25	9.00	14.00	2.2	1.4	500	-500	0	-300	0.0	-0.6	0.3	-0.4	70	80	40	40	100
P6	15x25	609.60	9.00	3.3	2.4	400	-200	100	0	0.2	0.0	0.3	-0.4	65	75	25	40	100
P7	15x25	1172.00	14.00	3.7	2.8	500	-400	0	-200	0.0	-0.3	0.4	-0.4	75	85	25	40	100
P8	15x25	1490.00	9.00	3.5	2.8	500	-100	200	0	0.6	0.0	0.0	-0.9	75	80	25	40	100

Os esforços indicados nesta tabela são os valores máximos obtidos pela envoltória de todas as combinações definidas para as fundações. Para análises complementares, deve-se consultar o relatório de esforços na fundação, que apresenta os valores calculados para cada combinação.

Locação no eixo X		Locação no eixo Y	
Coordenadas (cm)	Nome	Coordenadas (cm)	Nome
9.00	P1, P5	319.00	P2, P4
609.60	P2, P6	314.00	P1, P3
1172.00	P3, P7	14.00	P5, P7
1490.00	P4, P8	9.00	P6, P8

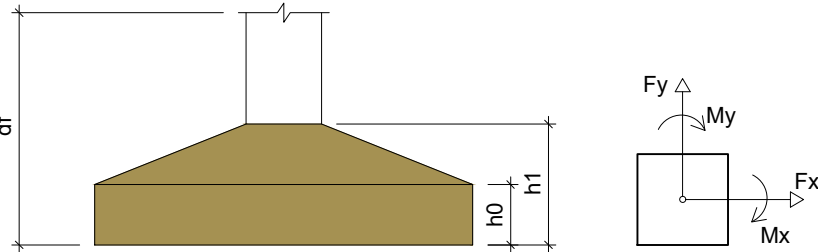

REFERÊNCIAS

- ABNT NBR 6118/2014 - PROJETO DE ESTRUTURAS DE CONCRETO ARMADO
- ABNT NBR 6120/2019 - AÇÕES PARA O CÁLCULO DE ESTRUTURAS DE EDIFICAÇÕES
- ABNT NBR 8953/2015 - CONCRETO PARA FINS ESTRUTURAIS
- ABNT NBR 6484/2020 - SONDAGEM DE SIMPLES RECONHECIMENTO COM SPT
- ABNT NBR 6122/2019 - PROJETO E EXECUÇÃO DE FUNDAÇÕES
- ENSAIOS DE SONDAGEM FORNECIDOS PELA CONTRATANTE

CONSIDERAÇÕES GERAIS

- MEDIDAS DO PROJETO ESTRUTURAL EM CENTÍMETROS
- MEDIDAS DAS BITOLAS DE AÇO EM MILÍMETROS INDICADAS EM PLANTA
- OS AÇOS UTILIZADOS SÃO CA-50 COM BARRAS NERVURADAS
- TODAS AS ARMADURAS DEVEM SER AMARRADAS ENTRE SI COM ARAME RECOZIDO N18 1,25 mm
- A COBERTURA MÍNIMA DAS ARMADURAS DEVE ATENDER 4,0 cm
- CONCRETO DEVE ATENDER FCK = 25 MPa APÓS 28 DIAS
- UTILIZAR ESPAÇADORES PLÁSTICOS PARA GARANTIA DA COBERTURA MÍNIMA
- UTILIZAR ESPAÇADORES TRELIÇADOS (h = 9,0 cm) ENTRE A ARMADURA POSITIVA E NEGATIVA
- CONCRETAGEM DA BASE REALIZADA SOBRE LASTRO DE CONCRETO MAGRO ESP = 5,0 cm
- CONCRETAGEM COM ADITIVO PLASTIFICANTE PARA MELHORAR A IMPERMEABILIZAÇÃO
- CONCRETO BOMBEADO DEVE POSSUIR SLUMP 90 mm +- 10 mm
- CONSUMO DE CIMENTO DEVE ATENDER O MÍNIMO DE 350 Kg/m³
- UTILIZAR SOMENTE BRITA 1 NO CONCRETO
- ESTACAS DO TIPO BROCA COM ESCAVAÇÃO MANUAL
- LIMPEZA E COMPACTAÇÃO DA ÁREA ATÉ A COTA DE -13 cm

QUADRO DE REVISÕES

REVISÃO	DESCRIÇÃO	DATA	DESENHO
	EMIÇÃO	11/08/2023	CAIO

APROVAÇÕES


PROPRIETÁRIO	RESPONSÁVEL TÉCNICO
MUNICÍPIO DE JOINVILLE 83.169.623/0001-10	CAIO CÉSAR CARDOSO 185783-6



EQUIPE TÉCNICA DA EMPRESA  
CAIO CÉSAR CARDOSO DA SILVA  
ENGENHEIRO CIVIL  
CREA/SC: 185783-6

PROPRIETÁRIO	MUNICÍPIO DE JOINVILLE		
EDIFICAÇÃO	E.M. CARLOS HEINS FUNKE		
ENDEREÇO	RUA ADRIANÓPOLIS, S/N, DONA FRANCISCA (PIRABEIRABA) - JOINVILLE/SC		
PROJETO	ESTRUTURAL - AMBIENTE DE ANIMAIS (AVIÁRIO)	ARQUIVO EST AVIARIO - SALA DE OVOS	Data 11/08/2023
CONTEÚDO	PLANTA DE LOCAÇÃO - Aviário de Postura - Sala de Ovos	ETAPA Projeto	FOLHA EST 01/09
PREFEITURA MUNICIPAL DE JOINVILLE   SECRETARIA DA EDUCAÇÃO   CNPJ 83.169.623/0001-10 Rua Itajaí, Nº 390   CEP 89201-090 - Joinville Fone: (47) 3431-3009   E-mail: caio.silva@joinville.edu.sc.gov.br			

DETALHAMENTO SAPATAS SALA DE OVOS

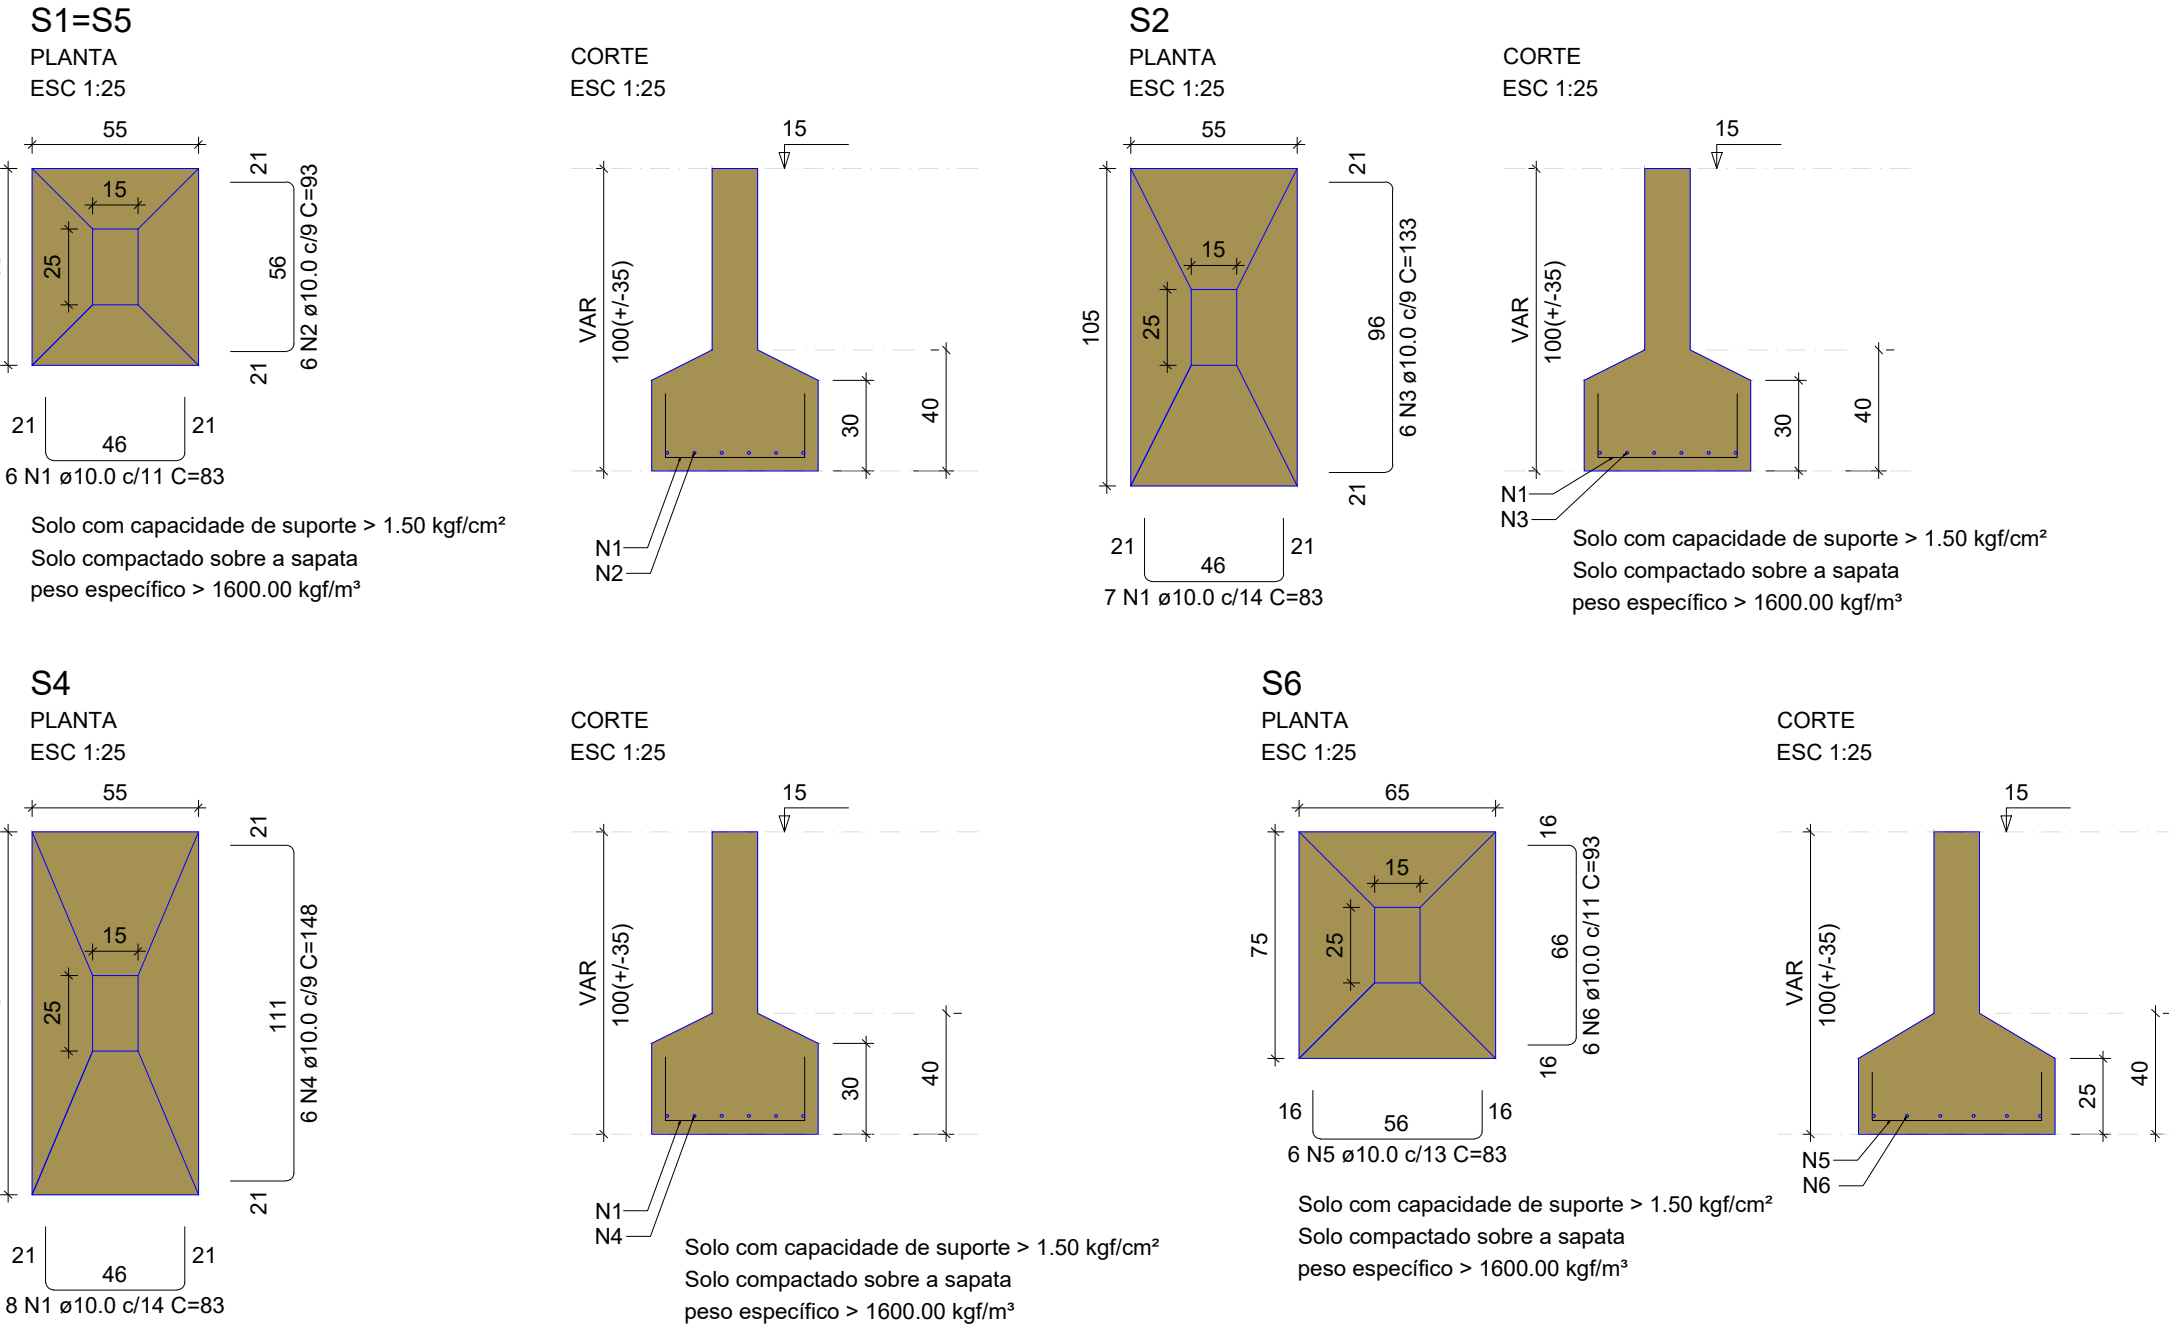

RELAÇÃO DO AÇO

SALA DE OVOS


AÇO	N	DIAM (mm)	QUANT	C.UNIT (cm)	C.TOTAL (cm)
CA50	1	10.0	27	83	2241
	2	10.0	12	93	1116
	3	10.0	6	133	798
	4	10.0	6	148	888
	5	10.0	6	83	498
	6	10.0	6	93	558

RESUMO DO AÇO

AÇO	DIAM (mm)	C.TOTAL (m)	PESO + 10% (kg)
CA50	10.0	61	41.4

PESO TOTAL (kg)  
CA50 41.4

Volume de concreto (C-25) = 0.83 m³  
Área de forma = 4.15 m²

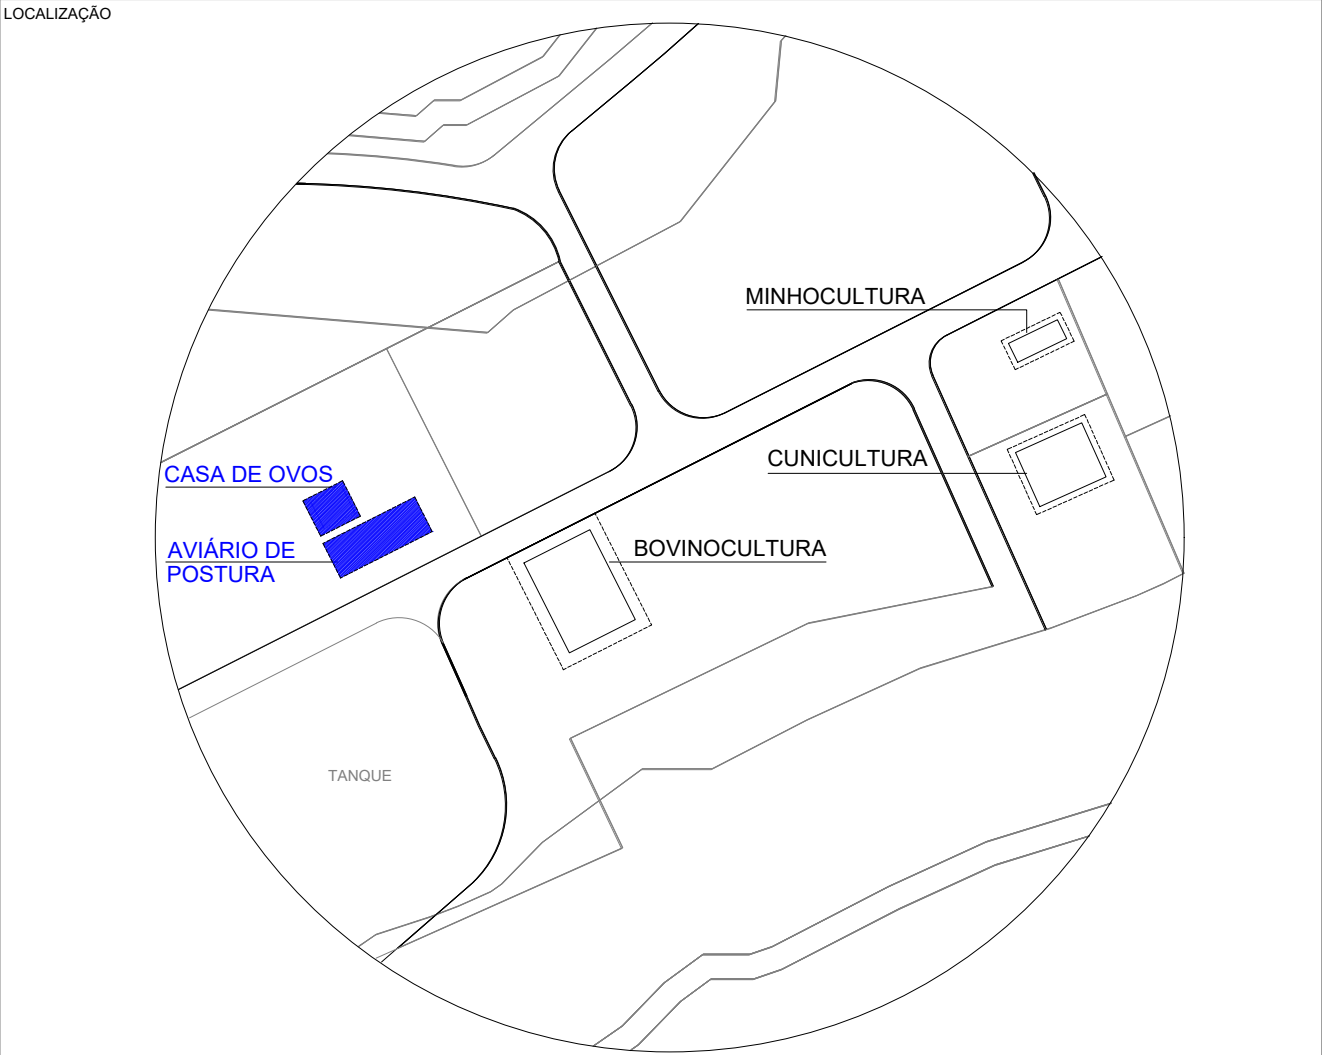

REFERÊNCIAS

ABNT NBR 6118/2014 - PROJETO DE ESTRUTURAS DE CONCRETO ARMADO
ABNT NBR 6120/2019 - AÇÕES PARA O CÁLCULO DE ESTRUTURAS DE EDIFICAÇÕES
ABNT NBR 8953/2015 - CONCRETO PARA FINS ESTRUTURAIS
ABNT NBR 6484/2020 - SONDAGEM DE SIMPLES RECONHECIMENTO COM SPT
ABNT NBR 6122/2019 - PROJETO E EXECUÇÃO DE FUNDAÇÕES
ENSAIOS DE SONDAGEM FORNECIDOS PELA CONTRATANTE

CONSIDERAÇÕES GERAIS

1. MEDIDAS DO PROJETO ESTRUTURAL EM CENTÍMETROS
2. MEDIDAS DAS BITOLAS DE AÇO EM MILÍMETROS INDICADAS EM PLANTA
3. OS AÇOS UTILIZADOS SÃO CA-50 COM BARRAS NERVURADAS
4. TODAS AS ARMADURAS DEVERÃO SER AMARRADAS ENTRE SI COM ARAME RECOZIDO N18 1,25 mm
5. A COBERTURA MÍNIMA DAS ARMADURAS DEVE ATENDER 4,0 cm
6. CONCRETO DEVE ATENDER FCK = 25 MPa APÓS 28 DIAS
7. UTILIZAR ESPAÇADORES PLÁSTICOS PARA GARANTIA DA COBERTURA MÍNIMA
8. UTILIZAR ESPAÇADORES TRELIÇADOS (h = 9,0 cm) ENTRE A ARMADURA POSITIVA E NEGATIVA
9. CONCRETAGEM DA BASE REALIZADA SOBRE LASTRO DE CONCRETO MAGRO ESP = 5,0 cm
10. CONCRETAGEM COM ADITIVO PLASTIFICANTE PARA MELHORAR A IMPERMEABILIZAÇÃO
11. CONCRETO BOMBEADO DEVE POSSUIR SLUMP 90 mm +/- 10 mm
12. CONSUMO DE CIMENTO DEVE ATENDER O MÍNIMO DE 350 Kg/m³
13. UTILIZAR SOMENTE BRITA 1 NO CONCRETO
14. ESTACAS DO TIPO BROCA COM ESCAVAÇÃO MANUAL
15. LIMPEZA E COMPACTAÇÃO DA ÁREA ATÉ A COTA DE -13 cm


QUADRO DE REVISÕES

REVISÃO	DESCRIÇÃO	DATA	DESENHO
	EMISSION	11/08/2023	CAIO

APROVAÇÕES


--	--

PROPRIETÁRIO	RESPONSÁVEL TÉCNICO
MUNICÍPIO DE JOINVILLE 83.169.623/0001-10	CAIO CÉSAR CARDOSO 185783-6

 <b>EQUIPE TÉCNICA DA EMPRESA</b> CAIO CÉSAR CARDOSO DA SILVA ENGENHEIRO CIVIL CREA/SC: 185783-6
--

PROPRIETÁRIO	MUNICÍPIO DE JOINVILLE
EDIFICAÇÃO	E.M. CARLOS HEINS FUNKE
ENDEREÇO	RUA ADRIANÓPOLIS, S/N, DONA FRANCISCA (PIRABEIRABA) - JOINVILLE/SC
PROJETO	ESTRUTURAL - AMBIENTE DE ANIMAIS (AVIÁRIO)
CONTEÚDO	DETALHAMENTO SAPATAS - Aviário de Postura - Sala de Ovos
ARQUIVO	EST AVIARIO - SALA DE OVOS
ETAPA	Projeto
ESCALA	Indicada
FOLHA	11/08/2023
EST 02/08	

DETALHAMENTO SAPATAS AVIÁRIO DE POSTURA

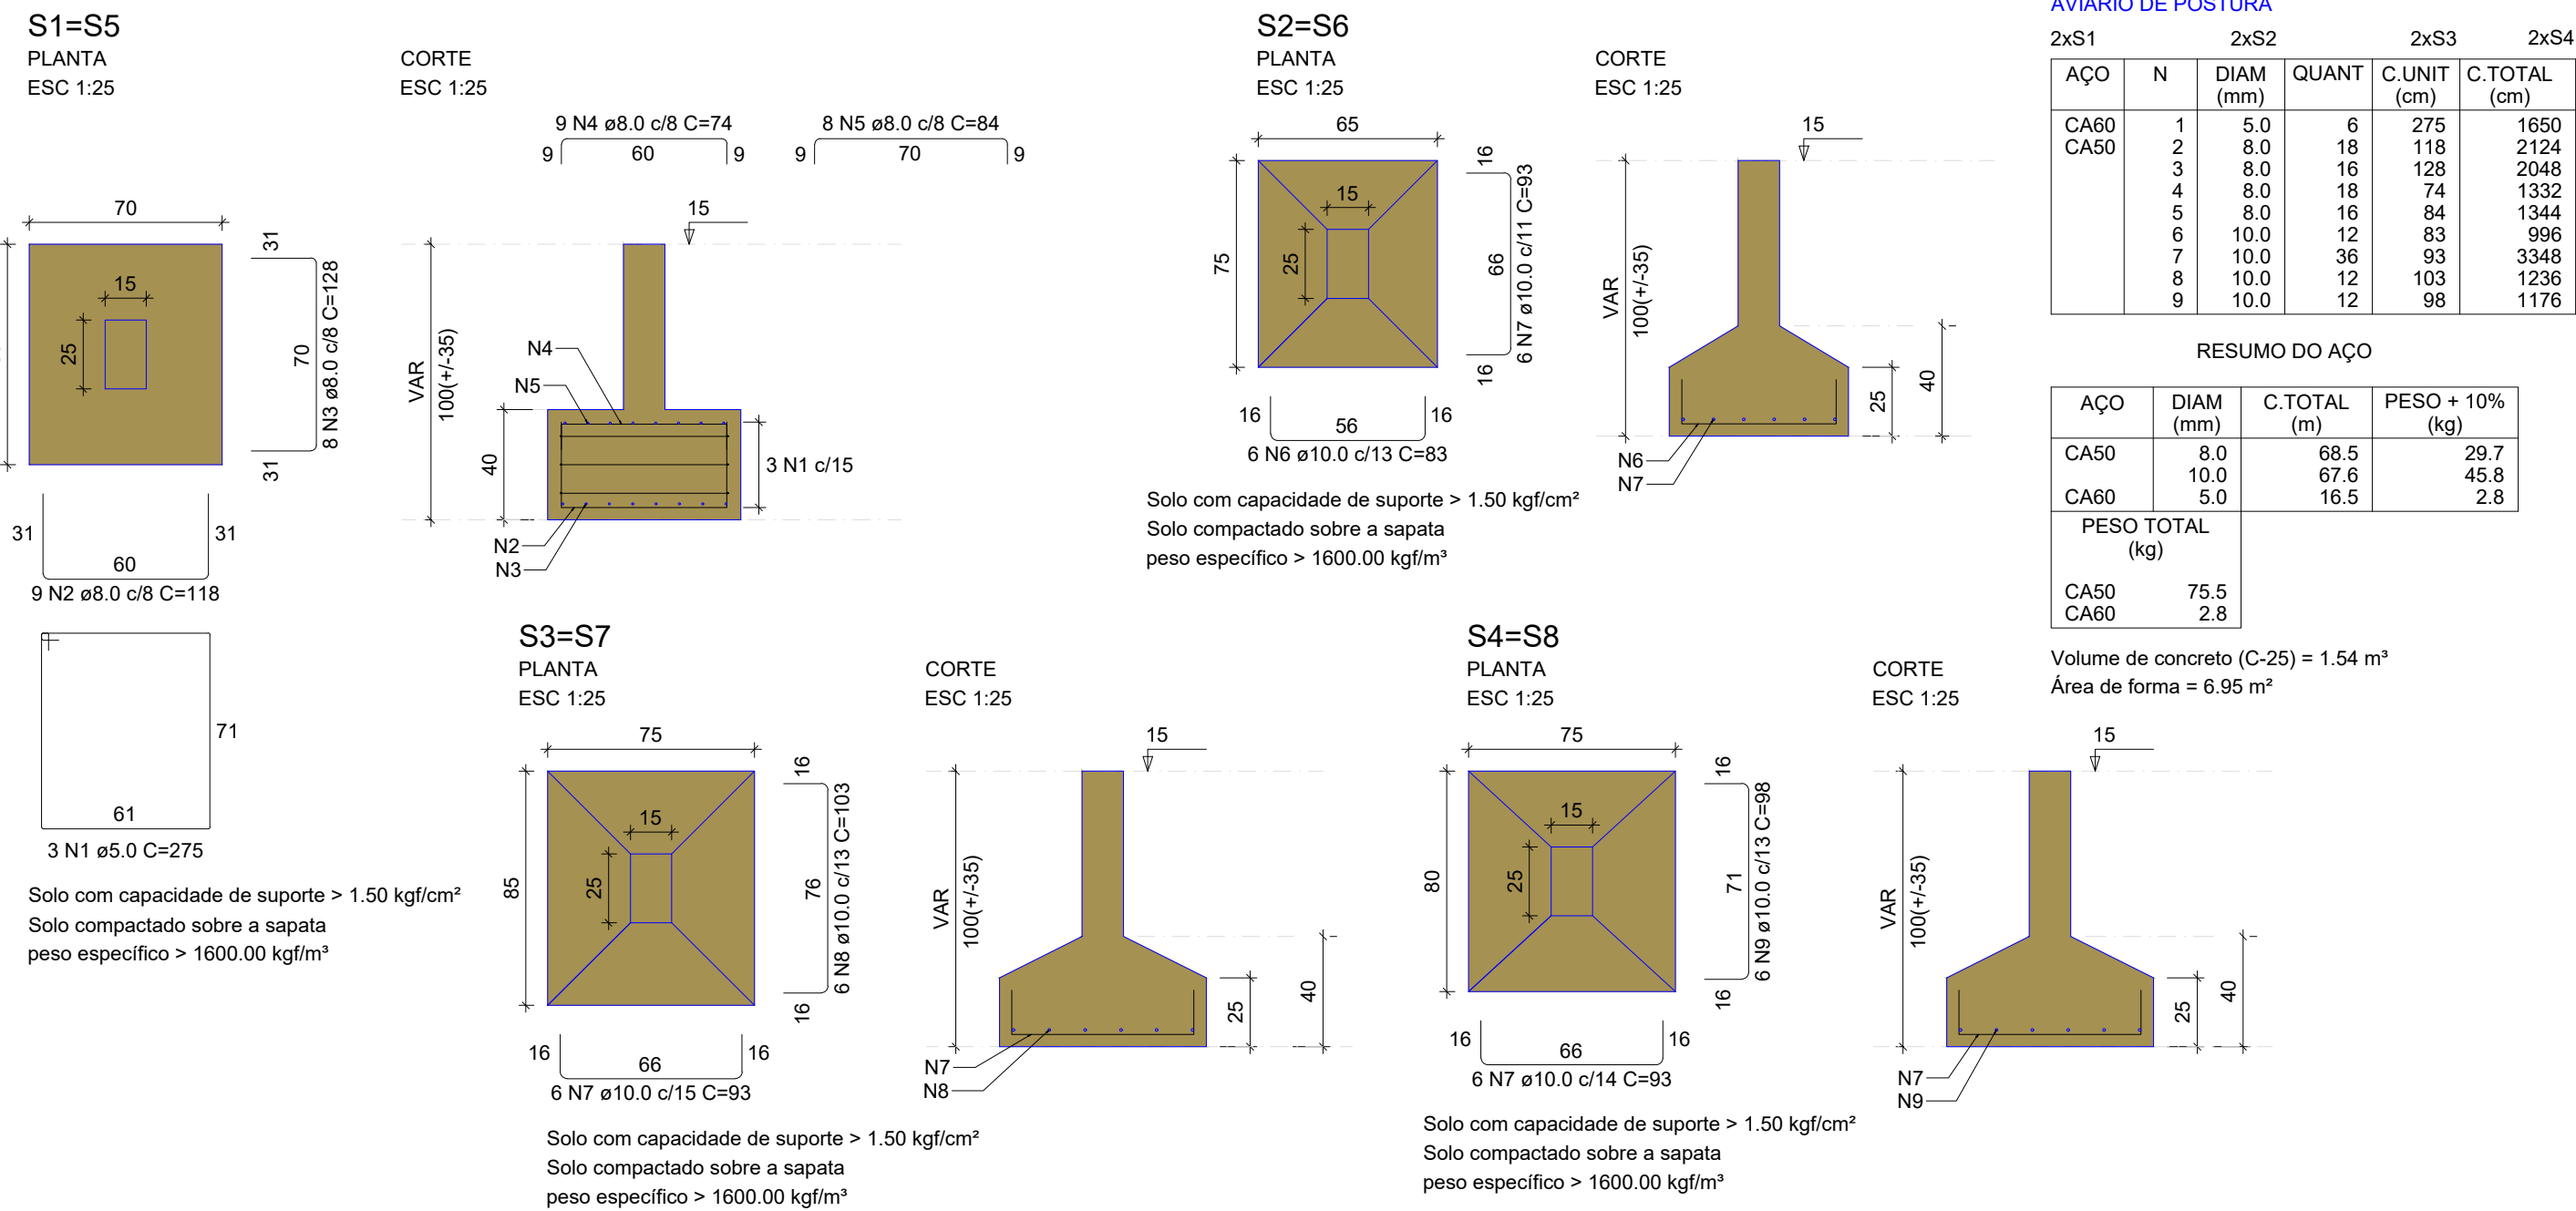

RELAÇÃO DO AÇO

AVIARIO DE POSTURA


AÇO	N	DIAM (mm)	QUANT	C.UNIT (cm)	C.TOTAL (cm)
CA60	1	5.0	6	275	1650
CA50	2	8.0	18	118	2124
	3	8.0	16	128	2048
	4	8.0	18	74	1332
	5	8.0	16	84	1344
	6	10.0	12	83	996
	7	10.0	36	93	3348
	8	10.0	12	103	1236
	9	10.0	12	98	1176

RESUMO DO AÇO

AÇO	DIAM (mm)	C.TOTAL (m)	PESO + 10% (kg)
CA50	8.0	68.5	29.7
CA60	10.0	67.6	45.8
	5.0	16.5	2.8

PESO TOTAL (kg)  
CA50 75.5  
CA60 2.8

Volume de concreto (C-25) = 1.54 m³  
Área de forma = 6.95 m²

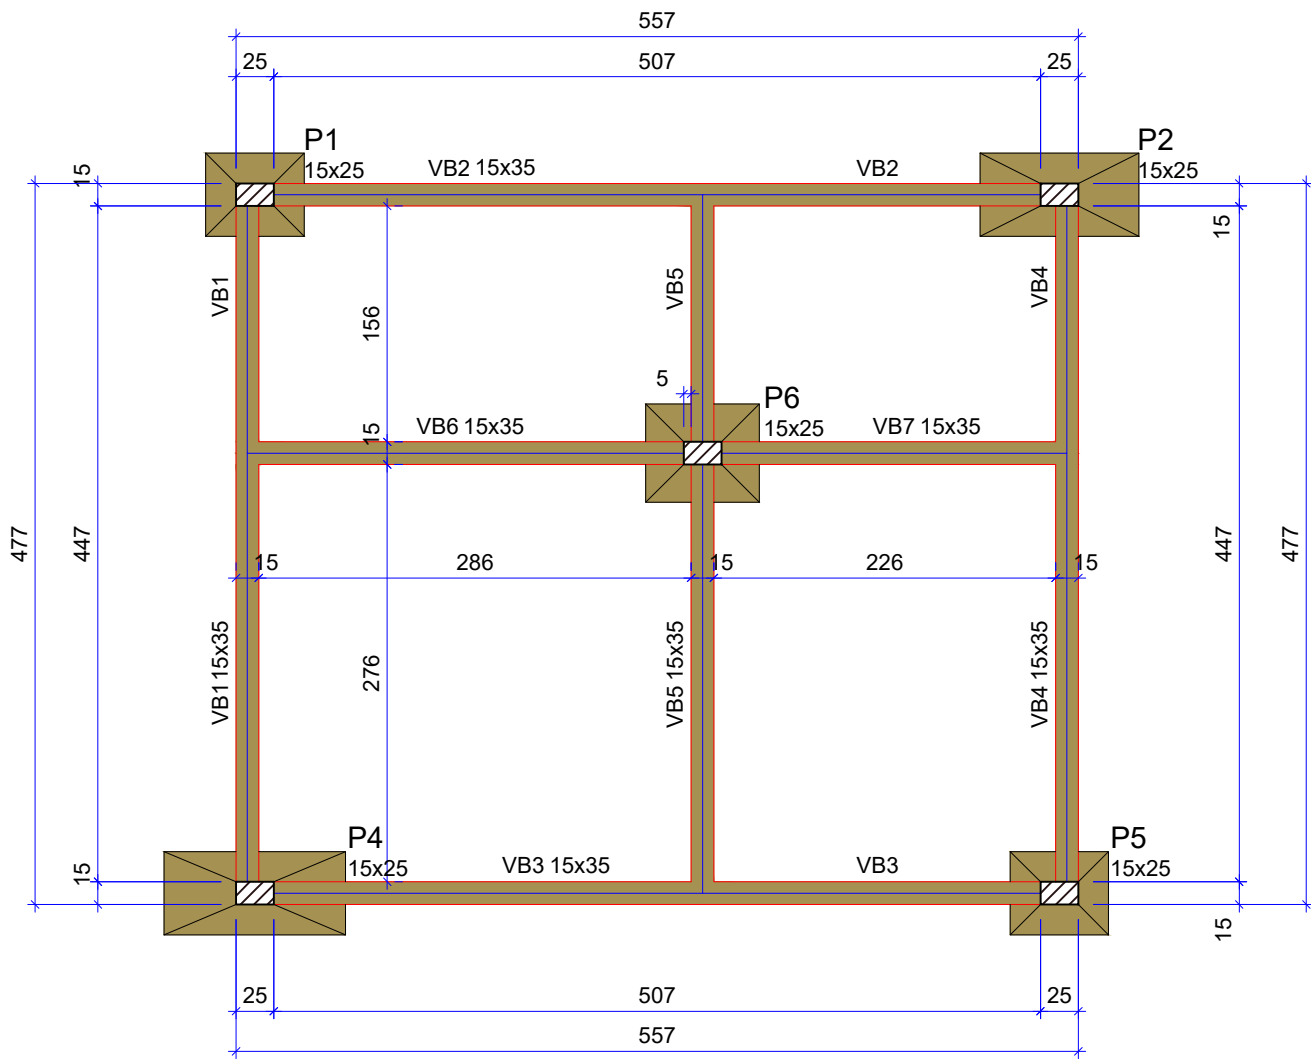

Forma do pavimento SOLO (Nível 15)  
BALDRAME - SALA DE OVOS  
escala 1:50

SALA DE OVOS

Vigas			
Nome	Seção (cm)	Elevação (cm)	Nível (cm)
VB1	15x35	0	15
VB2	15x35	0	15
VB3	15x35	0	15
VB4	15x35	0	15
VB5	15x35	0	15
VB6	15x35	0	15
VB7	15x35	0	15

Pilares			
Nome	Seção (cm)	Elevação (cm)	Nível (cm)
P1	15x25	0	15
P2	15x25	0	15
P4	15x25	0	15
P5	15x25	0	15
P6	15x25	0	15

Características dos materiais	
fck (kgf/cm²)	Ecs (kgf/cm²)
250	241500

Dimensão máxima do agregado = 19 mm

AVIÁRIO DE POSTURA

Vigas			
Nome	Seção (cm)	Elevação (cm)	Nível (cm)
VB1	15x30	0	15
VB2	15x30	0	15
VB3	15x30	0	15
VB4	15x30	0	15
VB5	15x30	0	15
VB6	15x30	0	15


Pilares			
Nome	Seção (cm)	Elevação (cm)	Nível (cm)
P1	15x25	0	15
P2	15x25	0	15
P3	15x25	0	15
P4	15x25	0	15
P5	15x25	0	15
P6	15x25	0	15
P7	15x25	0	15
P8	15x25	0	15

Características dos materiais	
fck (kgf/cm²)	Ecs (kgf/cm²)
250	241500

Dimensão máxima do agregado = 19 mm


Legenda dos pilares	
	Pilar que passa

Legenda das vigas e paredes	
	Viga

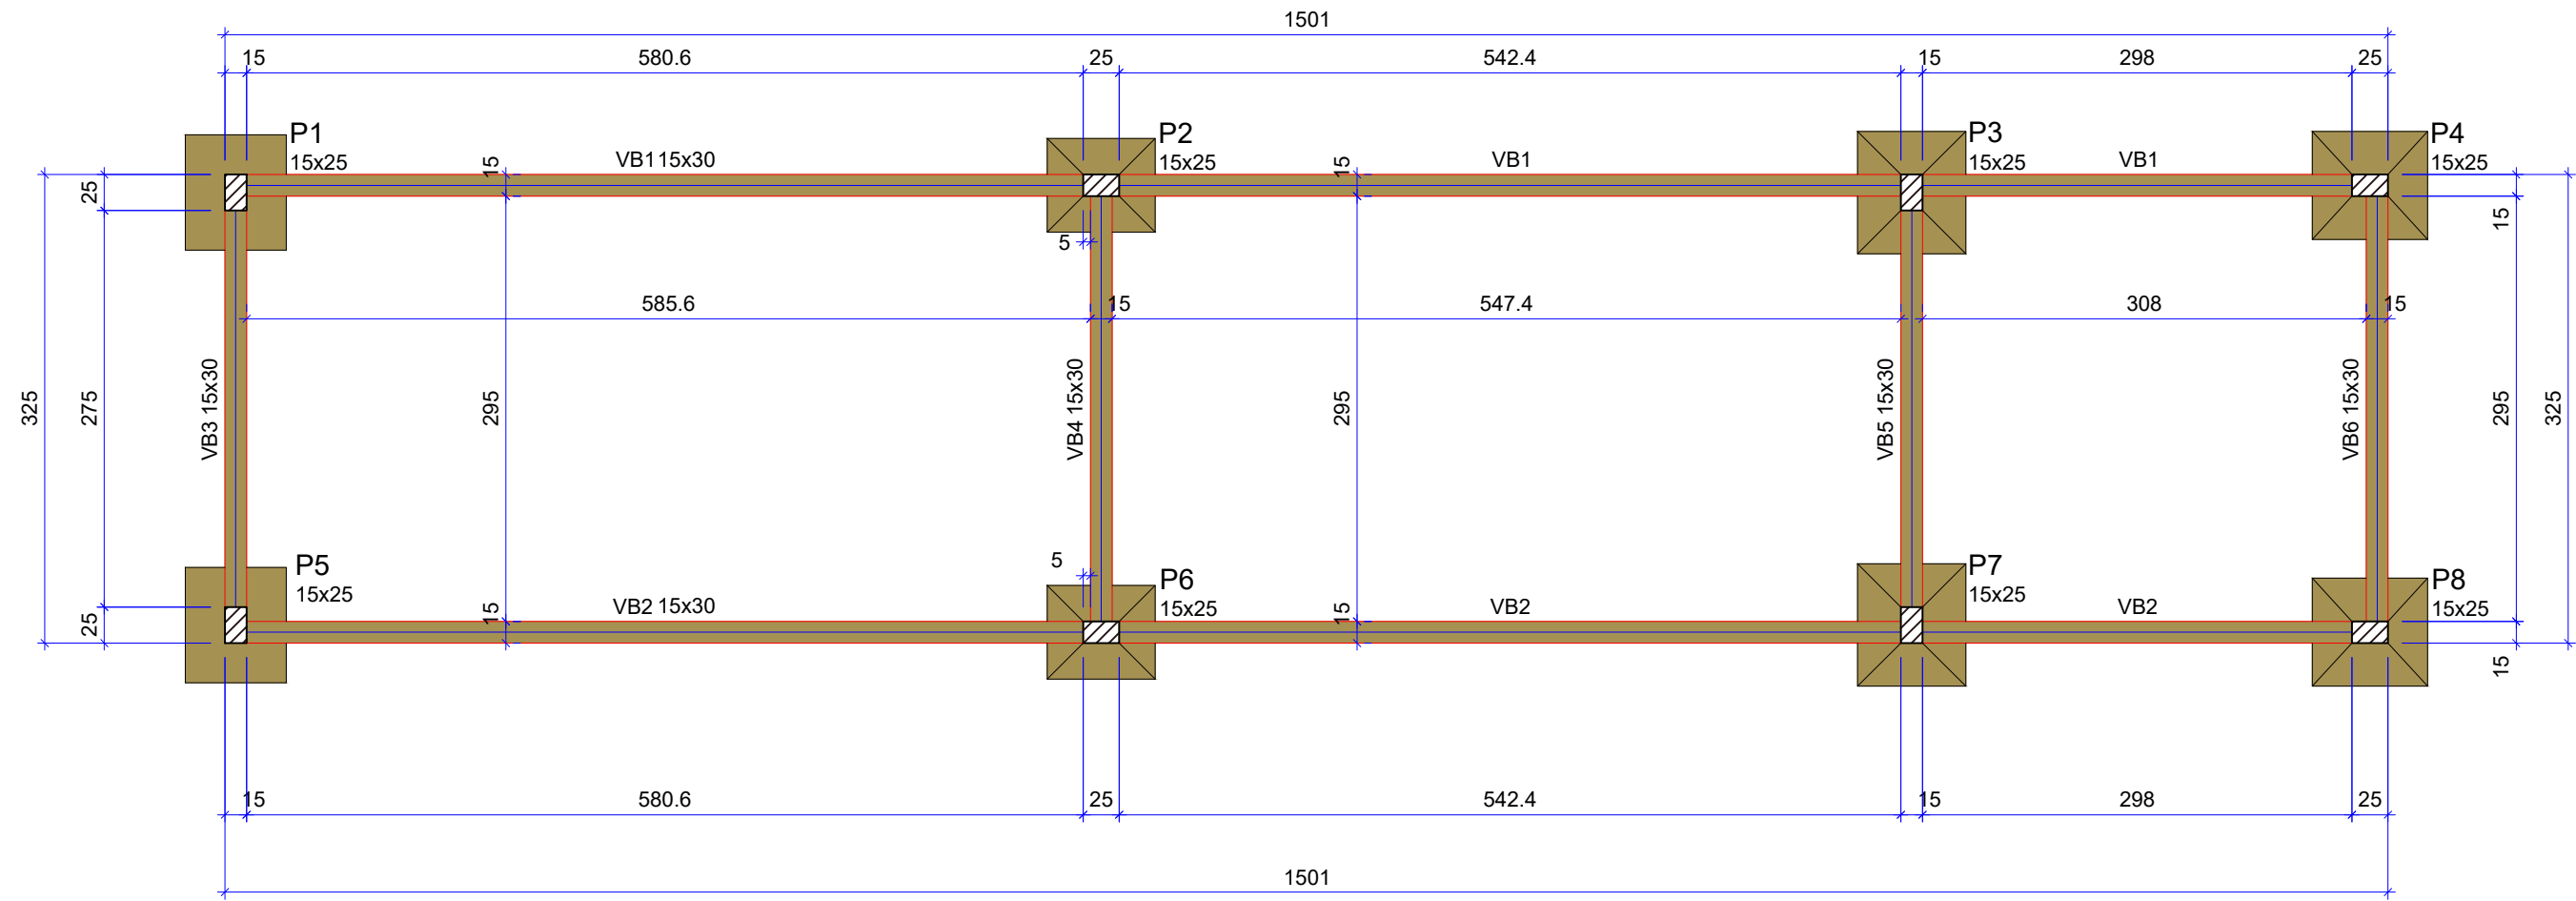

Forma do pavimento SOLO (Nível 15)  
BALDRAME - AVIÁRIO DE POSTURA  
escala 1:50

LOCALIZAÇÃO

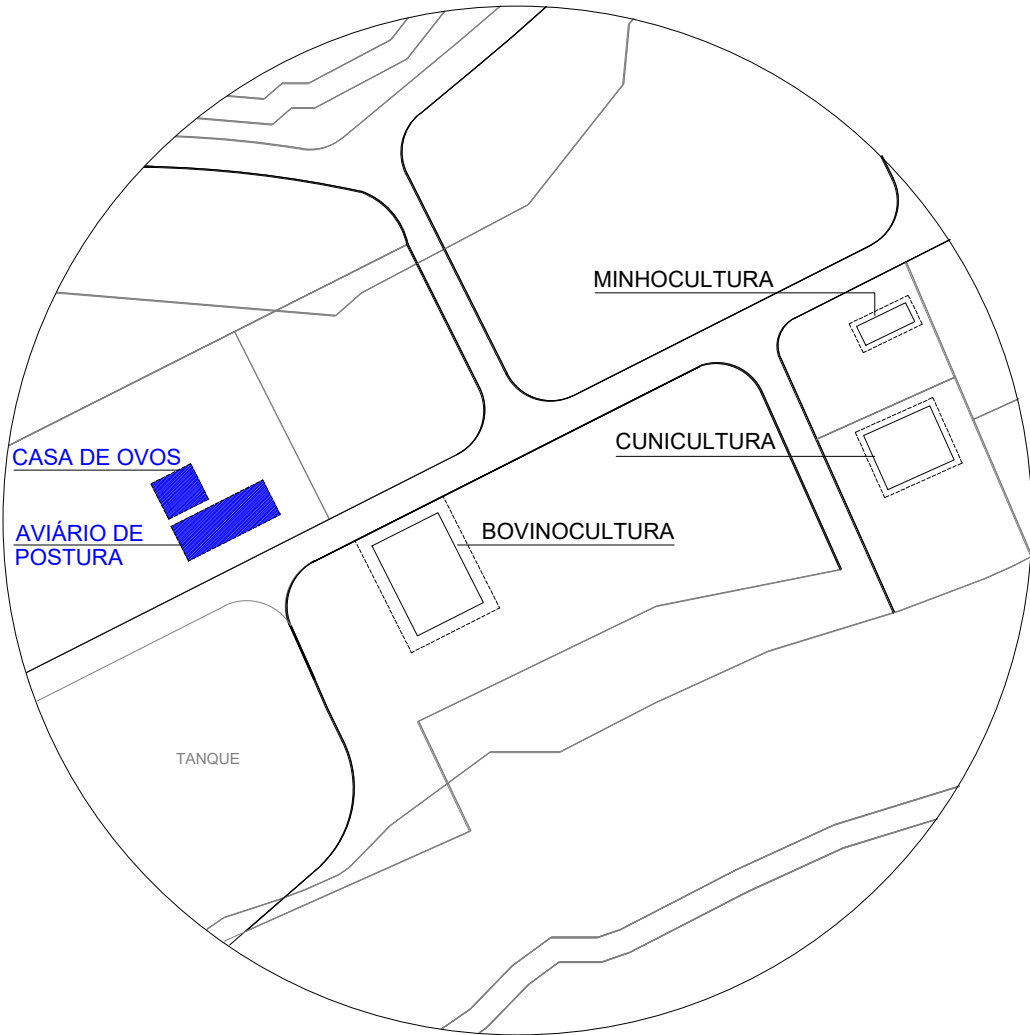

REFERÊNCIAS

- ABNT NBR 6118/2014 - PROJETO DE ESTRUTURAS DE CONCRETO ARMADO
- ABNT NBR 6120/2019 - AÇÕES PARA O CÁLCULO DE ESTRUTURAS DE EDIFICAÇÕES
- ABNT NBR 8953/2015 - CONCRETO PARA FINS ESTRUTURAIS
- ABNT NBR 6484/2020 - SONDAGEM DE SIMPES RECONHECIMENTO COM SPT
- ABNT NBR 6122/2019 - PROJETO E EXECUÇÃO DE FUNDAÇÕES
- ENSAIOS DE SONDAGEM FORNECIDOS PELA CONTRATANTE

CONSIDERAÇÕES GERAIS

- MEDIDAS DO PROJETO ESTRUTURAL EM CENTÍMETROS
- MEDIDAS DAS BITOLAS DE AÇO EM MILÍMETROS INDICADAS EM PLANTA
- OS AÇOS UTILIZADOS SÃO CA-50 COM BARRAS NERVURADAS
- TODAS AS ARMADURAS DEVEM SER AMARRADAS ENTRE SI COM ARAME RECOZIDO N18 1,25 mm
- A COBERTURA MÍNIMA DAS ARMADURAS DEVE ATENDER 4,0 cm
- CONCRETO DEVE ATENDER FCK = 25 MPa APÓS 28 DIAS
- UTILIZAR ESPAÇADORES PLÁSTICOS PARA GARANTIA DA COBERTURA MÍNIMA
- UTILIZAR ESPAÇADORES TRELIÇADOS (h = 9,0 cm) ENTRE A ARMADURA POSITIVA E NEGATIVA
- CONCRETAGEM DA BASE REALIZADA SOBRE LASTRO DE CONCRETO MAGRO ESP = 5,0 cm
- CONCRETAGEM COM ADITIVO PLASTIFICANTE PARA MELHORAR A IMPERMEABILIZAÇÃO
- CONCRETO BOMBEADO DEVE POSSUIR SLUMP 90 mm +/- 10 mm
- CONSUMO DE CIMENTO DEVE ATENDER O MÍNIMO DE 350 Kg/m³
- UTILIZAR SOMENTE BRITA 1 NO CONCRETO
- ESTACAS DO TIPO BROCA COM ESCAVAÇÃO MANUAL
- LIMPEZA E COMPACTAÇÃO DA ÁREA ATÉ A COTA DE -13 cm

QUADRO DE REVISÕES

REVISÃO	DESCRIÇÃO	DATA	DESENHO
	EMISSION	11/08/2023	CAIO

APROVAÇÕES	
------------	--

PROPRIETÁRIO	RESPONSÁVEL TÉCNICO
MUNICÍPIO DE JOINVILLE 83.169.623/0001-10	CAIO CÉSAR CARDOSO 185783-6

	EQUIPE TÉCNICA DA EMPRESA CAIO CÉSAR CARDOSO DA SILVA ENGENHEIRO CIVIL CREA/SC: 185783-6
--	---

PROPRIETÁRIO	MUNICÍPIO DE JOINVILLE
EDIFICAÇÃO	E.M. CARLOS HEINS FUNKE
ENDEREÇO	RUA ADRIANÓPOLIS, S/N, DONA FRANCISCA (PIRABEIRABA) - JOINVILLE/SC
PROJETO	ESTRUTURAL - AMBIENTE DE ANIMAIS (AVIÁRIO)
CONTEÚDO	PLANTA DE FORMAS BALDRAME-Aviário de Postura - Sala de Ovos
ARQUIVO	EST AVIÁRIO - SALA DE OVOS
ETAPA	Projeto
ESCALA	Indicada
FOLHA	EST 03/08
Prefeitura Municipal de Joinville   Secretaria da Educação   CNPJ 83.169.623/0001-10 Rua Itajaí, Nº 390   CEP 89201-090 - Joinville Fone: (47) 3431-3009   E-mail: caio.silva@joinville.edu.sc.gov.br	





Vigas			
Nome	Seção (cm)	Elevação (cm)	Nível (cm)
VC1_1	15x35	0	315
VC2_1	15x35	0	315
VC3_1	15x35	0	315
VC4_1	15x35	0	315
VC5_1	15x35	0	315
VC6_1	15x35	0	315
VC7_1	15x35	0	315


Características dos materiais	
fck (kgf/cm <sup>2</sup> )	Ecs (kgf/cm <sup>2</sup> )
250	241500


Dimensão máxima do agregado = 19 mm

Vigas			
Nome	Seção (cm)	Elevação (cm)	Nível (cm)
VC1	15x30	0	315
VC2	15x30	0	315
VC3	15x30	0	315
VC4	15x30	0	315
VC5	15x30	0	315
VC6	15x30	0	315

Pilares			
Nome	Seção (cm)	Elevação (cm)	Nível (cm)
P1	15x25	0	315
P2	15x25	0	315
P3	15x25	0	315
P4	15x25	0	315
P5	15x25	0	315
P6	15x25	0	315
P7	15x25	0	315
P8	15x25	0	315

Características dos materiais	
fck (kgf/cm <sup>2</sup> )	Ecs (kgf/cm <sup>2</sup> )
250	241500

Legenda das vigas e paredes	
	Viga

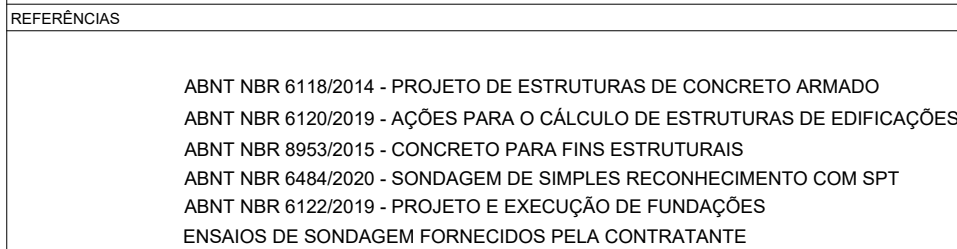


- | CONSIDERAÇÕES GERAIS |   |
|----------------------|---|
| 1.                   | MEDIDAS DO PROJETO ESTRUTURAL EM CENTÍMETROS                                      |
| 2.                   | MEDIDAS DAS BITOLAS DE AÇO EM MILÍMETROS INDICADAS EM PLANTA                      |
| 3.                   | OS AÇOS UTILIZADOS SÃO CA-50 COM BARRAS NERVURADAS                                |
| 4.                   | TODAS AS ARMADURAS DEVEM SER AMARRADAS ENTRE SI COM ARAME RECOZIDO N18 1,25 mm    |
| 5.                   | A COBERTURA MÍNIMA DAS ARMADURAS DEVE ATENDER 4,0 cm                              |
| 6.                   | CONCRETO DEVE ATENDER FCK = 25 MPa APÓS 28 DIAS                                   |
| 7.                   | UTILIZAR ESPAÇADORES PLÁSTICOS PARA GARANTIA DA COBERTURA MÍNIMA                  |
| 8.                   | UTILIZAR ESPAÇADORES TRELIÇADOS (h = 9,0 cm) ENTRE A ARMADURA POSITIVA E NEGATIVA |
| 9.                   | CONCRETAGEM DA BASE REALIZADA SOBRE LASTRO DE CONCRETO MAGRO ESP = 5,0 cm         |
| 10.                  | CONCRETAGEM COM ADITIVO PLASTIFICANTE PARA MELHORAR A IMPERMEABILIZAÇÃO           |
| 11.                  | CONCRETO BOMBEADO DEVE POSSUIR SLUMP 90 mm +- 10 mm                               |
| 12.                  | CONSUMO DE CIMENTO DEVE ATENDER O MÍNIMO DE 350 Kg/m³                             |
| 13.                  | UTILIZAR SOMENTE BRITA 1 NO CONCRETO  |
| 14.                  | ESTACAS DO TIPO BROCA COM ESCAVAÇÃO MANUAL  |
| 15.                  | LIMPEZA E COMPACTAÇÃO DA ÁREA ATÉ A COTA DE -13 cm                                |

QUADRO DE REVISÕES			
REVISÃO	DESCRIÇÃO	DATA	DESENHO
	EMISSÃO	11/08/2023	CAIO


APROVAÇÕES	
------------	--

<p><b>PROPRIETÁRIO</b></p>    <hr/> <p align="center"><b>MUNICÍPIO DE JOINVILLE</b> 63.169.623/0001-10</p>	<p><b>RESPONSÁVEL TÉCNICO</b></p>    <hr/> <p align="center"><b>CAIO CÉSAR CARDOSO</b> 185783-6</p>
--	---

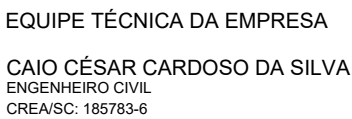


PROPRIETÁRIO	MUNICÍPIO DE JOINVILLE		
EDIFICAÇÃO	E.M. CARLOS HEINS FUNKE		
ENDEREÇO	RUA ADRIANÓPOLIS, S/N, DONA FRANCISCA (PIRABEIRABA) - JOINVILLE/SC		
PROJETO	ESTRUTURAL - AMBIENTE DE ANIMAIS (AVIÁRIO)		Arquivo EST AVIARIO - SALA DE DVDS Data 11/08/2023
CONTEÚDO	PLANTA DE FORMA COBERTURA		ETAPA Projeto
			ESCALA Indicada
		FOLHA EST 04/09	
<p>Prefeitura Municipal de Joinville   Secretaria da Educação   CNPJ 83.169.623/0001-10  Rua Itajaí, Nº 390   CEP 89201-090 - Joinville Fone: (47) 3431-3009   E-mail: caio.silva@joinville.edu.sc.gov.br</p>			

CORTES SALA DE OVOS

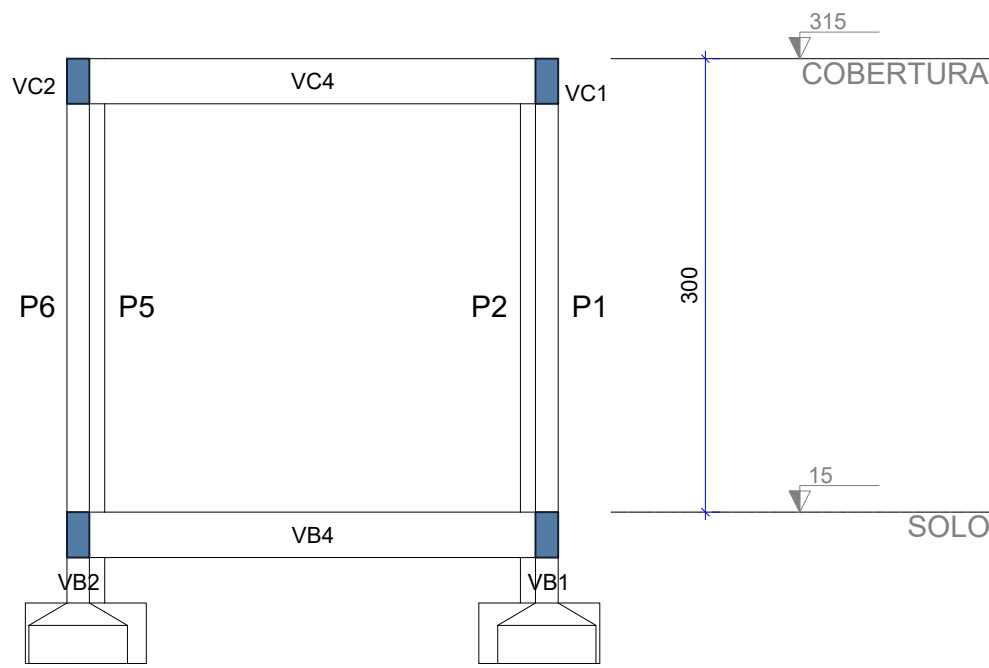


Corte A-A  
escala 1:50

CORTES AVIÁRIO DE POSTURA

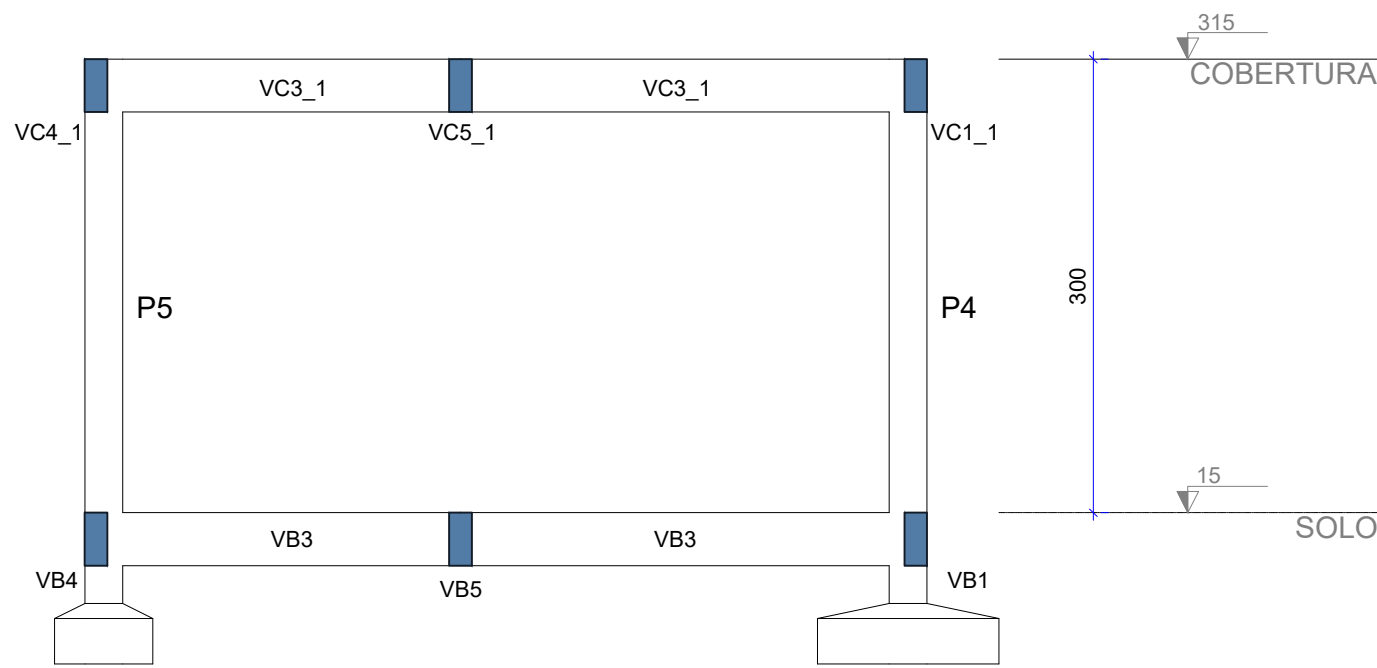

Corte A-A  
escala 1:50

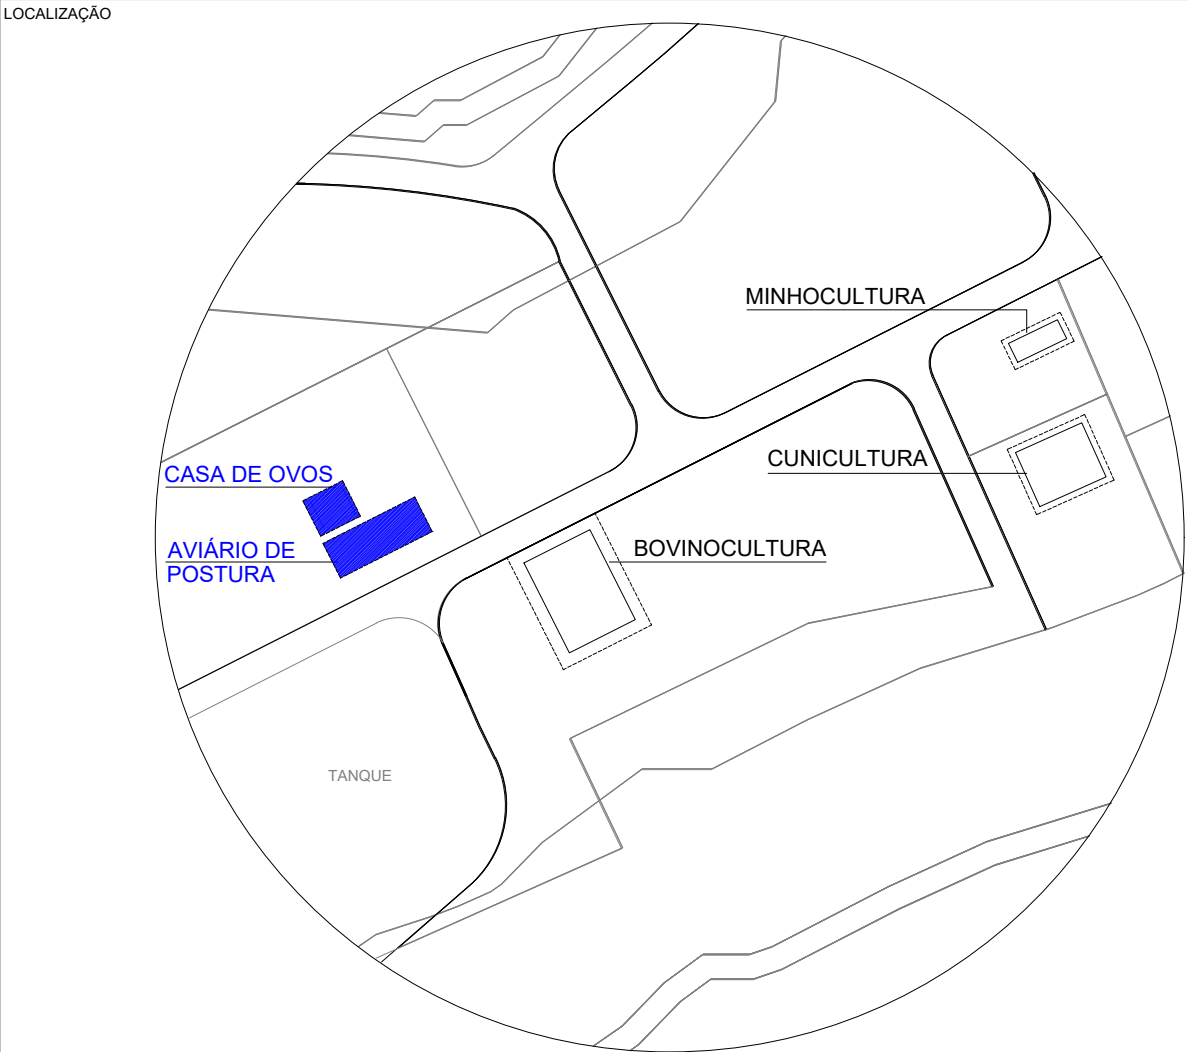

REFERÊNCIAS


ABNT NBR 6118/2014 - PROJETO DE ESTRUTURAS DE CONCRETO ARMADO  
ABNT NBR 6120/2019 - AÇÕES PARA O CÁLCULO DE ESTRUTURAS DE EDIFICAÇÕES  
ABNT NBR 8953/2015 - CONCRETO PARA FINS ESTRUTURAIS  
ABNT NBR 6484/2020 - SONDAGEM DE SIMPLES RECONHECIMENTO COM SPT  
ABNT NBR 6122/2019 - PROJETO E EXECUÇÃO DE FUNDAÇÕES  
ENSAIOS DE SONDAGEM FORNECIDOS PELA CONTRATANTE

- CONSIDERAÇÕES GERAIS
- MEDIDAS DO PROJETO ESTRUTURAL EM CENTÍMETROS
  - MEDIDAS DAS BITOLAS DE AÇO EM MILÍMETROS INDICADAS EM PLANTA
  - OS AÇOS UTILIZADOS SÃO CA-50 COM BARRAS NERVURADAS
  - TODAS AS ARMADURAS DEVEM SER AMARRADAS ENTRE SI COM ARAME RECOZIDO N18 1,25 mm
  - A COBERTURA MÍNIMA DAS ARMADURAS DEVE ATENDER 4,0 cm
  - CONCRETO DEVE ATENDER FCK = 25 MPa APÓS 28 DIAS
  - UTILIZAR ESPAÇADORES PLÁSTICOS PARA GARANTIA DA COBERTURA MÍNIMA
  - UTILIZAR ESPAÇADORES TRELIÇADOS (h = 9,0 cm) ENTRE A ARMADURA POSITIVA E NEGATIVA
  - CONCRETAGEM DA BASE REALIZADA SOBRE LASTRO DE CONCRETO MAGRO ESP = 5,0 cm
  - CONCRETAGEM COM ADITIVO PLASTIFICANTE PARA MELHORAR A IMPERMEABILIZAÇÃO
  - CONCRETO BOMBEADO DEVE POSSUIR SLUMP 90 mm +- 10 mm
  - CONSUMO DE CIMENTO DEVE ATENDER O MÍNIMO DE 350 Kg/m³
  - UTILIZAR SOMENTE BRITA 1 NO CONCRETO
  - ESTACAS DO TIPO BROCA COM ESCAVAÇÃO MANUAL
  - LIMPEZA E COMPACTAÇÃO DA ÁREA ATÉ A COTA DE -13 cm

QUADRO DE REVISÕES			
REVISÃO	DESCRIÇÃO	DATA	DESENHO
	EMIÇÃO	11/08/2023	CAIO

APROVAÇÕES	
------------	--

PROPRIETÁRIO	RESPONSÁVEL TÉCNICO
MUNICÍPIO DE JOINVILLE 83.169.623/0001-10	CAIO CÉSAR CARDOSO 185783-6




EQUIPE TÉCNICA DA EMPRESA  
CAIO CÉSAR CARDOSO DA SILVA  
ENGENHEIRO CIVIL  
CREA/SC: 185783-6


PROPRIETÁRIO	MUNICÍPIO DE JOINVILLE		
EDIFICAÇÃO	E.M. CARLOS HEINS FUNKE		
ENDEREÇO	RUA ADRIANÓPOLIS, S/N, DONA FRANCISCA (PIRABEIRABA) - JOINVILLE/SC		
PROJETO	ARQUIVO EST AVIARIO - SALA DE OVOS	Data 11/08/2023	
CONTEÚDO	ETAPA Projeto	FOLHA EST 05/09	
	ESCALA Indicada		

ARRANQUE PILARES SALA DE OVOS

P1=P2=P4=P5

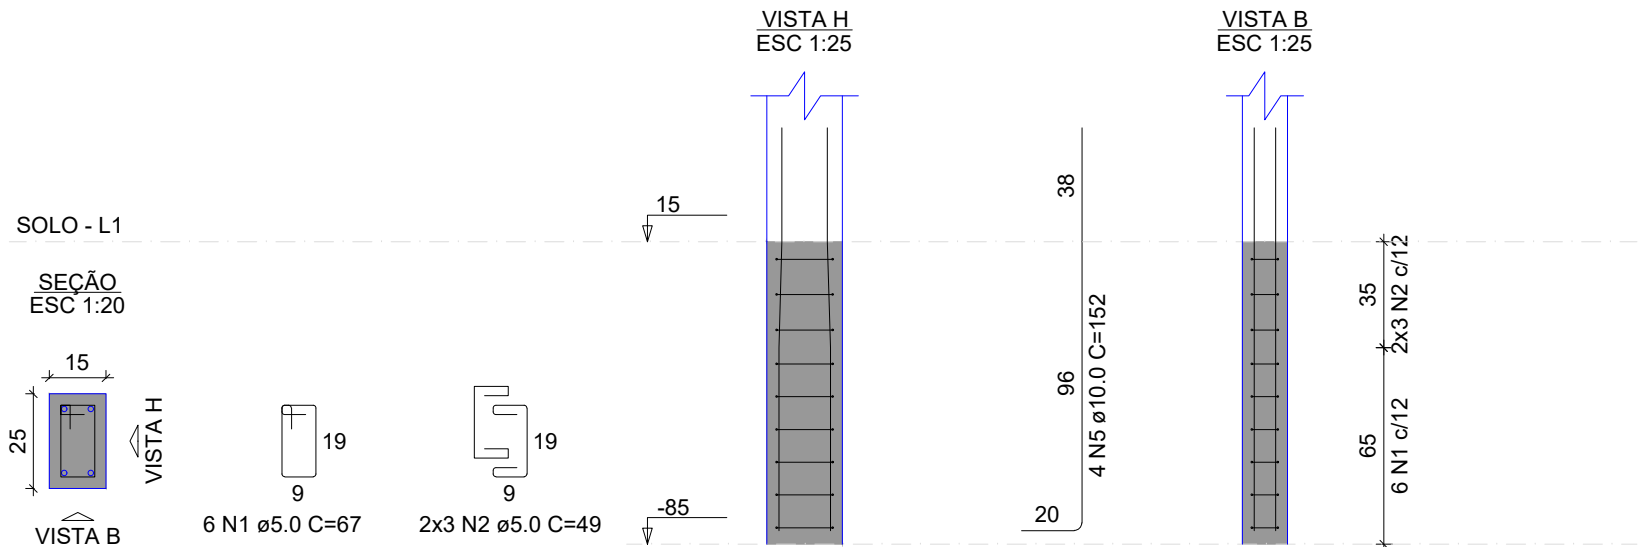


P6

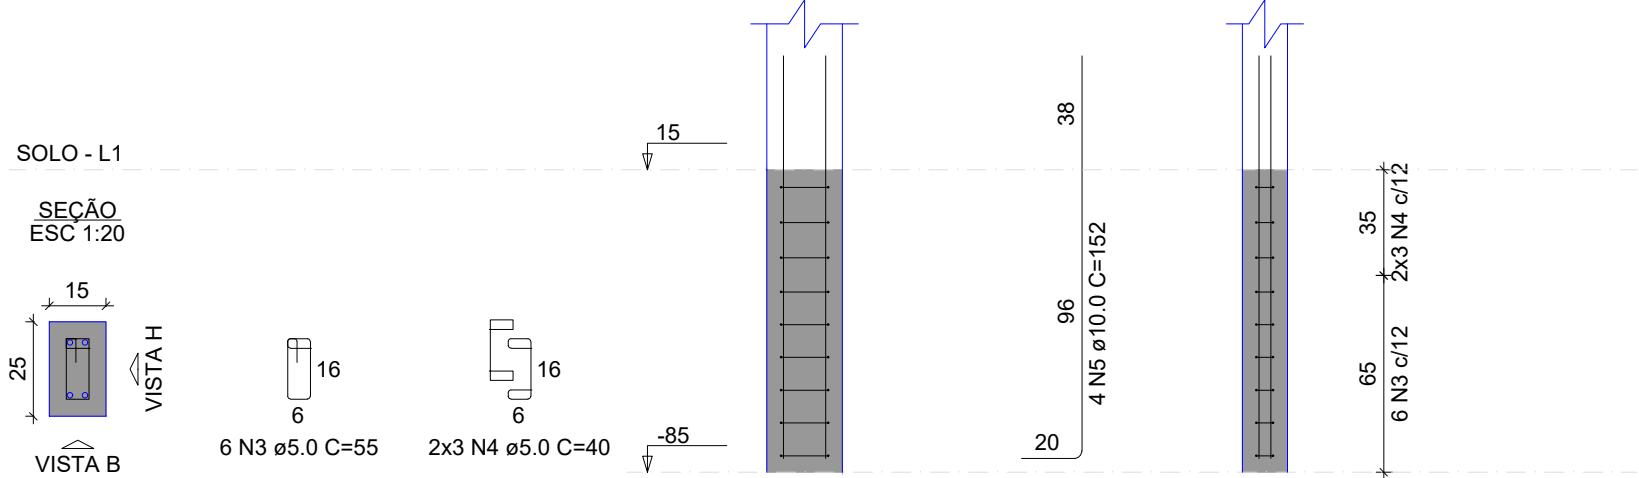

ARRANQUE PILARES AVIÁRIO DE POSTURA

P1=P2=P3=P4=P5=P6=P7=P8

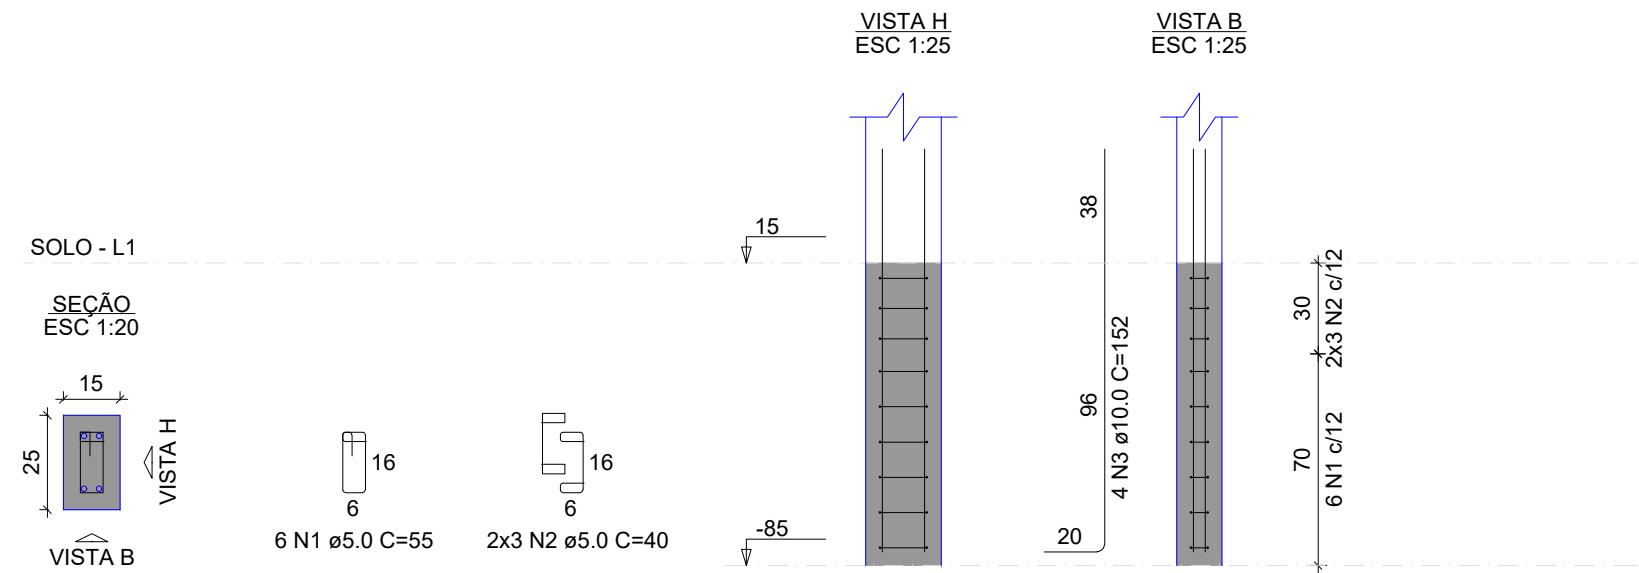

RELAÇÃO DO AÇO

SALA DE OVOS


AÇO	N	DIAM (mm)	QUANT	C.UNIT (cm)	C.TOTAL (cm)
CA60	1	5.0	24	67	1608
	2	5.0	24	49	1176
	3	5.0	6	55	330
	4	5.0	6	40	240
CA50	5	10.0	20	152	3040

RESUMO DO AÇO

AÇO	DIAM (mm)	C.TOTAL (m)	PESO + 10% (kg)
CA50	10.0	30.4	20.6
CA60	5.0	33.5	5.7
PESO TOTAL (kg)			
CA50	20.6		
CA60	5.7		

Volume de concreto (C-25) = 0.11 m³  
Área de forma = 2.40 m²

LOCALIZAÇÃO

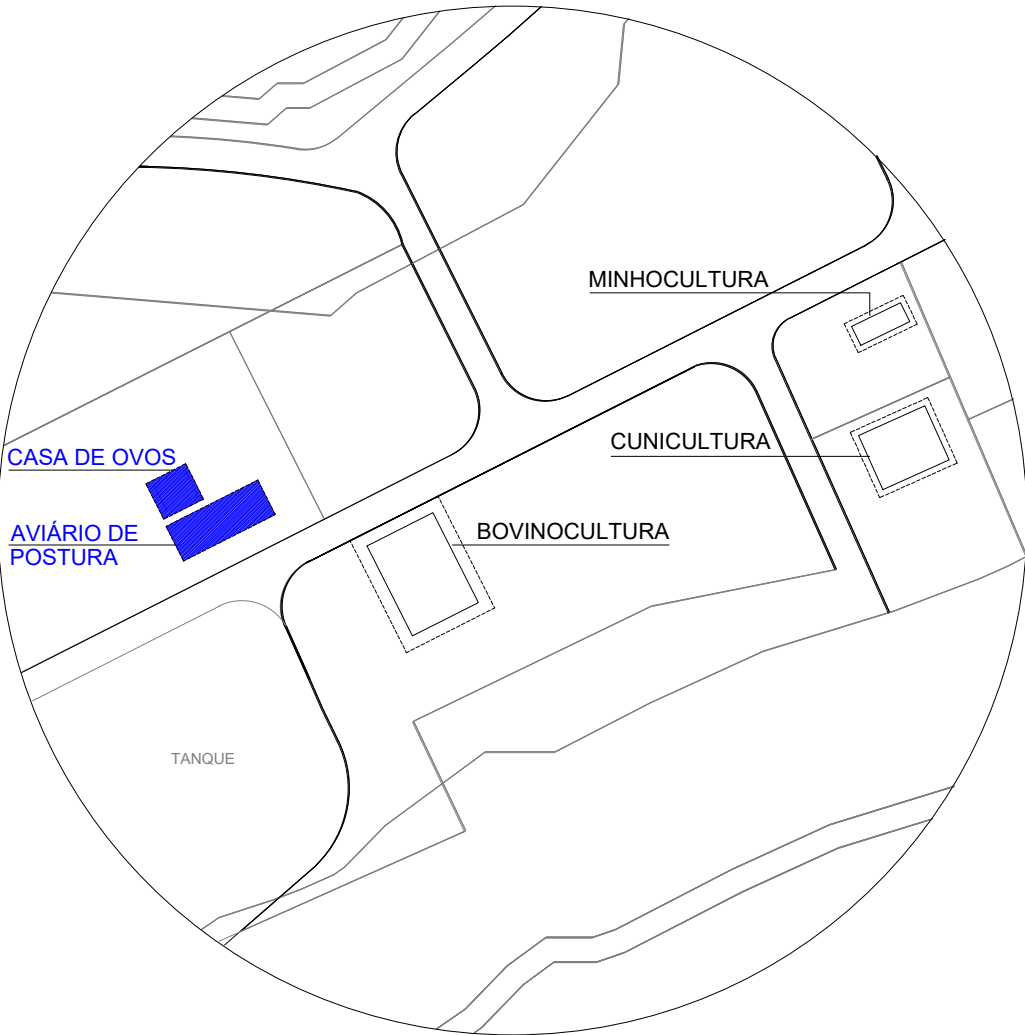

REFERÊNCIAS

- ABNT NBR 6118/2014 - PROJETO DE ESTRUTURAS DE CONCRETO ARMADO
- ABNT NBR 6120/2019 - AÇÕES PARA O CÁLCULO DE ESTRUTURAS DE EDIFICAÇÕES
- ABNT NBR 8953/2015 - CONCRETO PARA FINS ESTRUTURAIS
- ABNT NBR 6484/2020 - SONDAGEM DE SIMPLES RECONHECIMENTO COM SPT
- ABNT NBR 6122/2019 - PROJETO E EXECUÇÃO DE FUNDAÇÕES
- ENSAIOS DE SONDAGEM FORNECIDOS PELA CONTRATANTE

CONSIDERAÇÕES GERAIS


- MEDIDAS DO PROJETO ESTRUTURAL EM CENTÍMETROS
- MEDIDAS DAS BITOLAS DE AÇO EM MILÍMETROS INDICADAS EM PLANTA
- OS AÇOS UTILIZADOS SÃO CA-50 COM BARRAS NERVURADAS
- TODAS AS ARMADURAS DEVEM SER AMARRADAS ENTRE SI COM ARAME RECOZIDO N18 1,25 mm
- A COBERTURA MÍNIMA DAS ARMADURAS DEVE ATENDER 4,0 cm
- CONCRETO DEVE ATENDER FCK = 25 MPa APÓS 28 DIAS
- UTILIZAR ESPAÇADORES PLÁSTICOS PARA GARANTIA DA COBERTURA MÍNIMA
- UTILIZAR ESPAÇADORES TRELÇADOS (h = 9,0 cm) ENTRE A ARMADURA POSITIVA E NEGATIVA
- CONCRETAGEM DA BASE REALIZADA SOBRE LASTRO DE CONCRETO MAGRO ESP = 5,0 cm
- CONCRETAGEM COM ADITIVO PLASTIFICANTE PARA MELHORAR A IMPERMEABILIZAÇÃO
- CONCRETO BOMBEADO DEVE POSSUIR SLUMP 90 mm +/- 10 mm
- CONSUMO DE CIMENTO DEVE ATENDER O MÍNIMO DE 350 Kg/m³
- UTILIZAR SOMENTE BRITA 1 NO CONCRETO
- ESTACAS DO TIPO BROCA COM ESCAVAÇÃO MANUAL
- LIMPEZA E COMPACTAÇÃO DA ÁREA ATÉ A COTA DE -13 cm

QUADRO DE REVISÕES

REVISÃO	DESCRIÇÃO	DATA	DESENHO
	EMISSION	11/08/2023	CAIO

APROVAÇÕES

PROPRIETÁRIO	RESPONSÁVEL TÉCNICO
MUNICÍPIO DE JOINVILLE 83.169.623/0001-10	CAIO CÉSAR CARDOSO 185783-6


	EQUIPE TÉCNICA DA EMPRESA CAIO CÉSAR CARDOSO DA SILVA ENGENHEIRO CIVIL CREA/SC: 185783-6
---	---

PROPRIETÁRIO	MUNICÍPIO DE JOINVILLE
EDIFICAÇÃO	E.M. CARLOS HEINS FUNKE
ENDEREÇO	RUA ADRIANÓPOLIS, S/N, DONA FRANCISCA (PIRABEIRABA) - JOINVILLE/SC
PROJETO	ESTRUTURAL - AMBIENTE DE ANIMAIS (AVIÁRIO)
CONTEÚDO	DETALHAMENTO ARRANQUE PILARES
ARQUIVO	EST AVIARIO - SALA DE OVOS
ETAPA	Projeto
ESCALA	Indicada
Data	11/08/2023
FOLHA	EST 06/09




PILARES COBERTURA SALA DE OVOS

P1=P2=P4=P5=P6

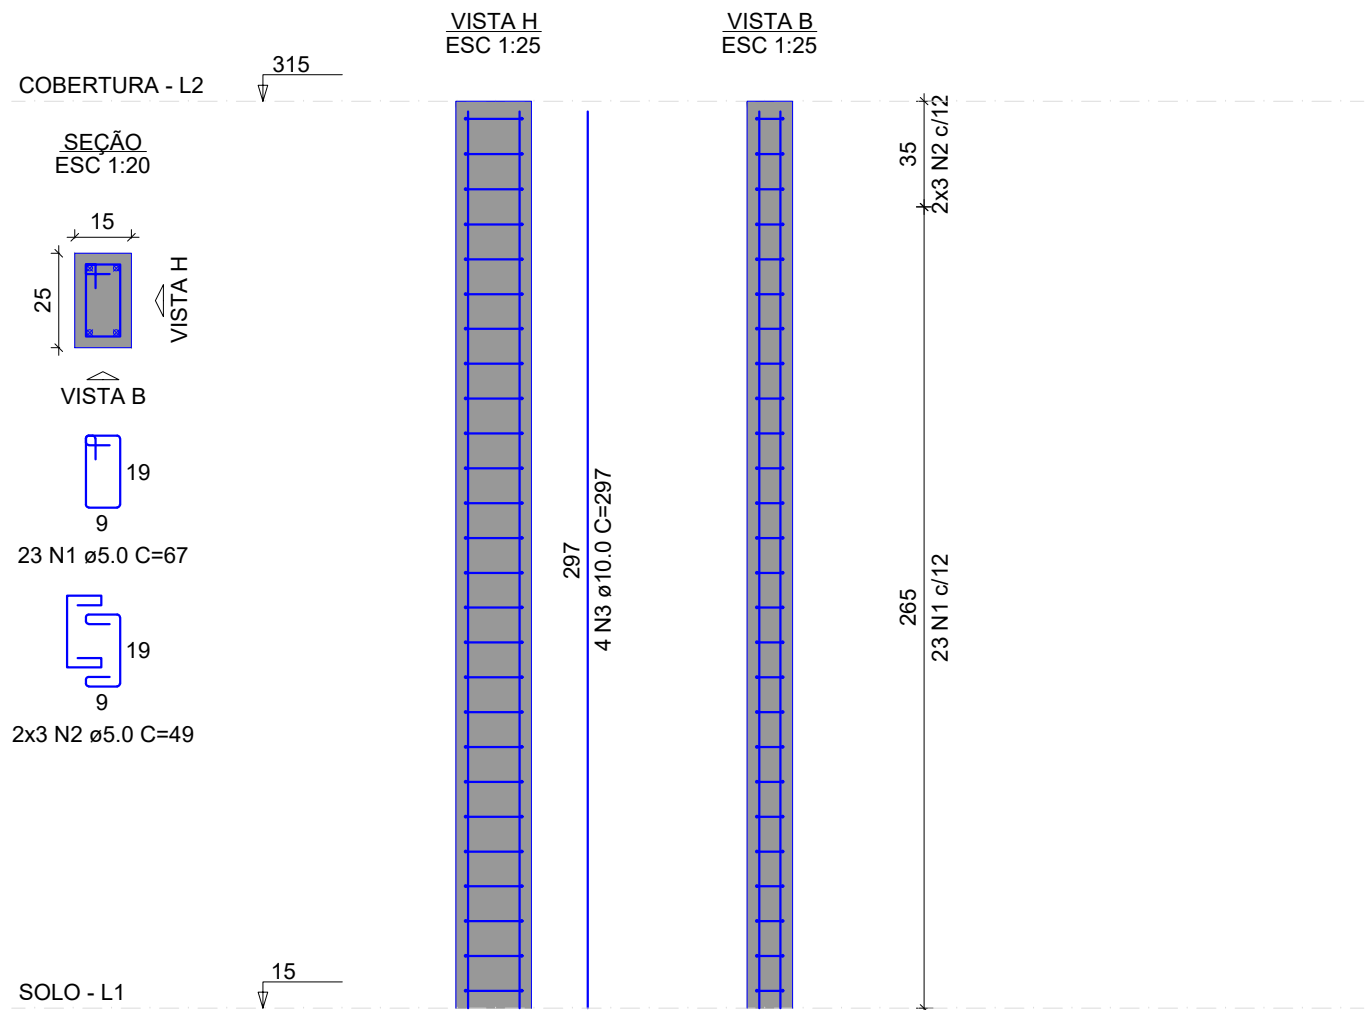


PILARES COBERTURA AVIÁRIO DE POSTURA

P1=P2=P6

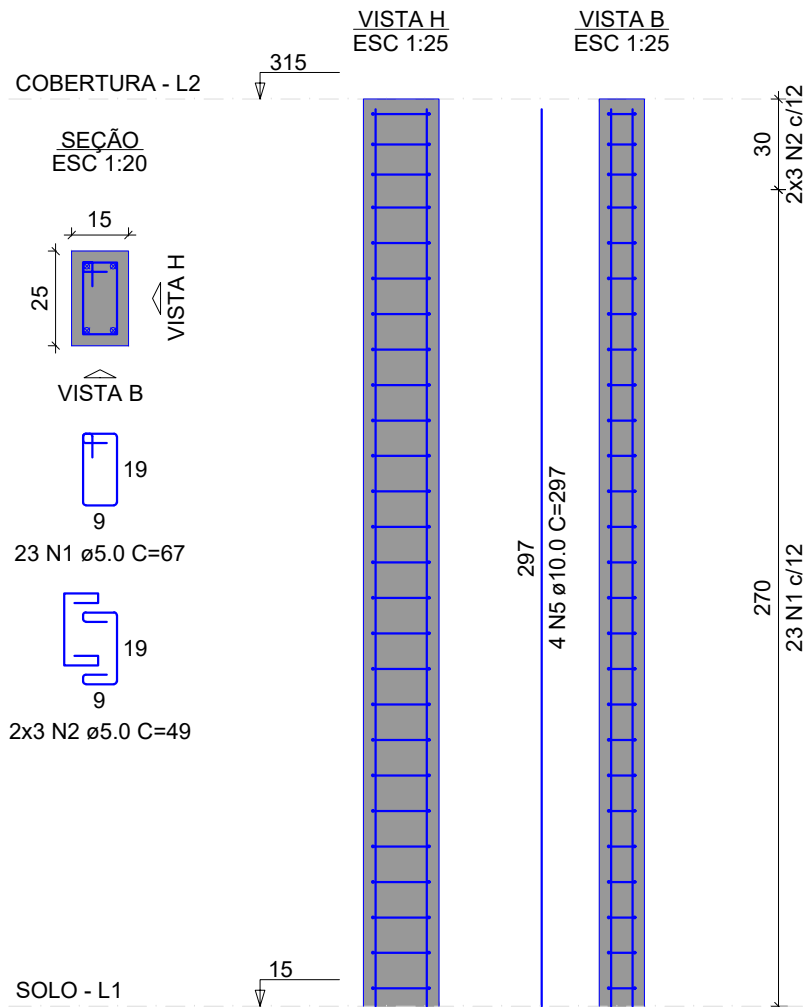

P3=P4=P5=P7=P8

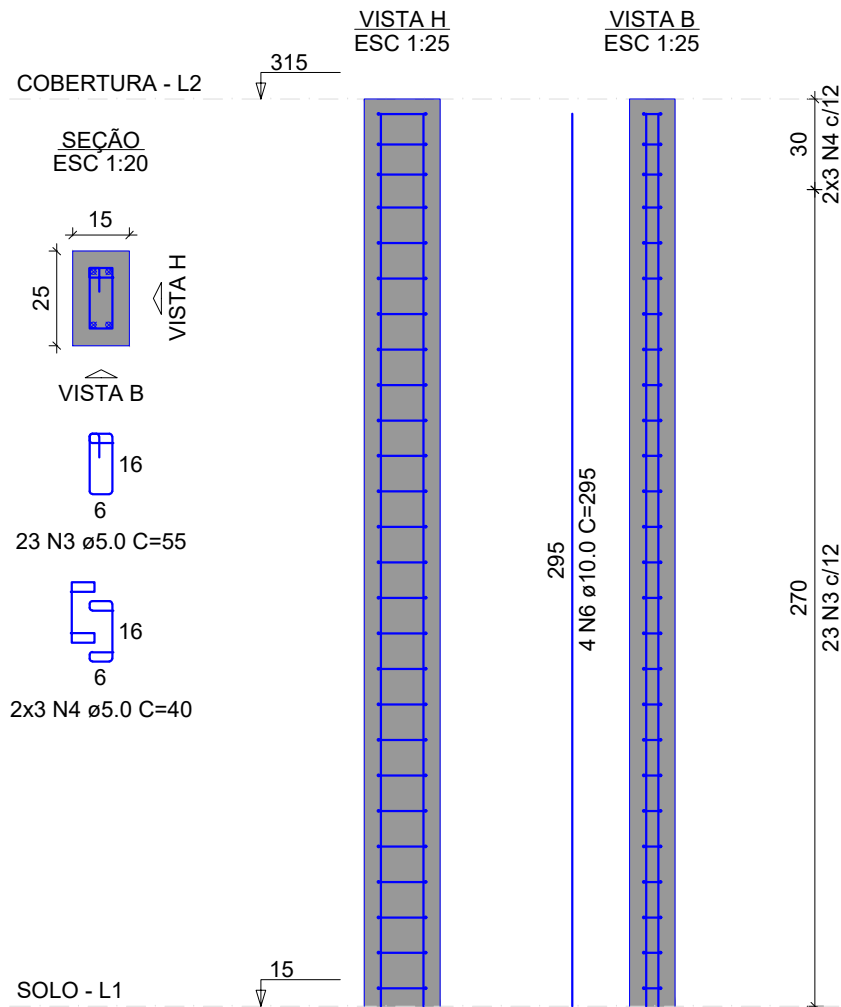

RELAÇÃO DO AÇO

SALA DE OVOS

5xP1


AÇO	N	DIAM (mm)	QUANT	C.UNIT (cm)	C.TOTAL (cm)
CA60	1	5.0	115	67	7705
	2	5.0	30	49	1470
CA50	3	10.0	20	297	5940

RESUMO DO AÇO

AÇO	DIAM (mm)	C.TOTAL (m)	PESO + 10% (kg)
CA50	10.0	59.4	40.3
CA60	5.0	91.8	15.6
PESO TOTAL (kg)			
CA50	40.3		
CA60	15.6		

Volume de concreto (C-25) = 0.56 m³  
Área de forma = 12.00 m²

LOCALIZAÇÃO

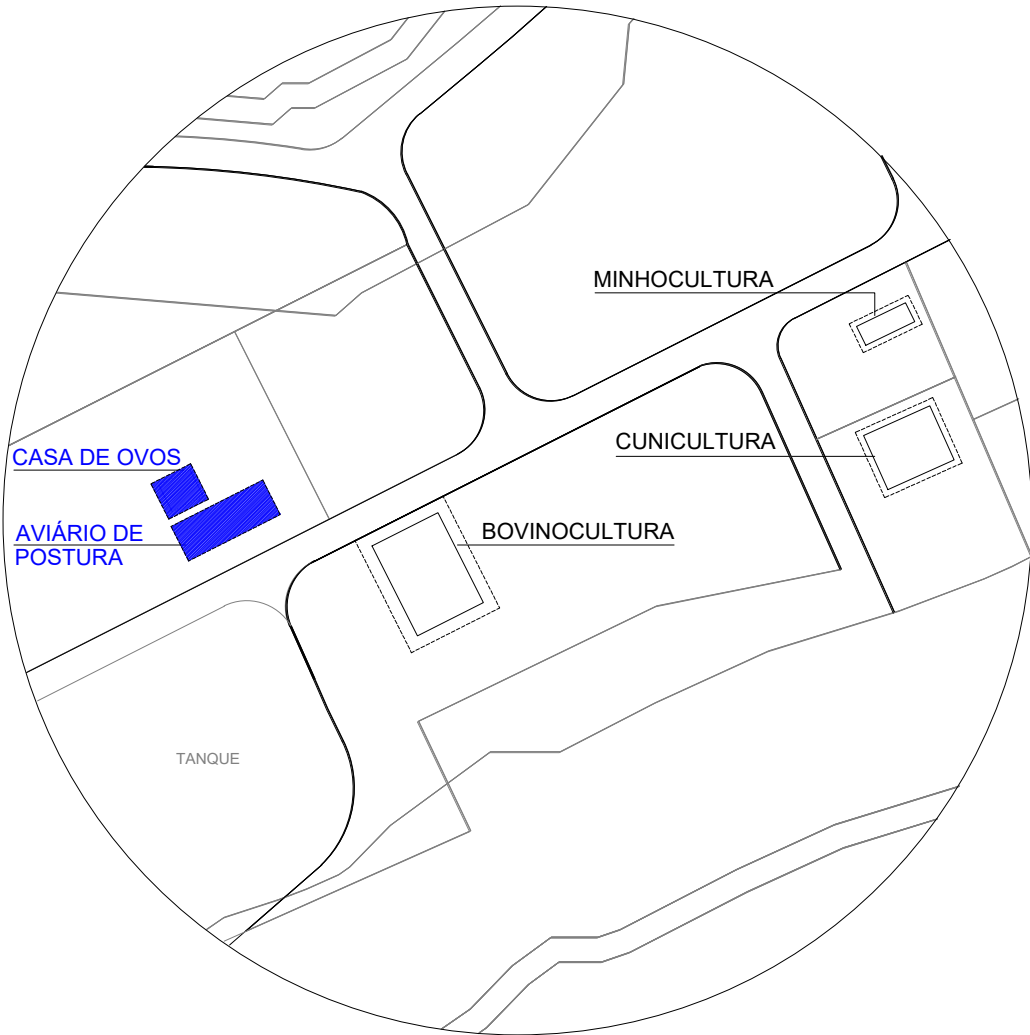

REFERÊNCIAS

- ABNT NBR 6118/2014 - PROJETO DE ESTRUTURAS DE CONCRETO ARMADO
- ABNT NBR 6120/2019 - AÇÕES PARA O CÁLCULO DE ESTRUTURAS DE EDIFICAÇÕES
- ABNT NBR 8953/2015 - CONCRETO PARA FINS ESTRUTURAIS
- ABNT NBR 6484/2020 - SONDAGEM DE SIMPLES RECONHECIMENTO COM SPT
- ABNT NBR 6122/2019 - PROJETO E EXECUÇÃO DE FUNDAÇÕES
- ENSAIOS DE SONDAGEM FORNECIDOS PELA CONTRATANTE

CONSIDERAÇÕES GERAIS

- MEDIDAS DO PROJETO ESTRUTURAL EM CENTÍMETROS
- MEDIDAS DAS BITOLAS DE AÇO EM MILÍMETROS INDICADAS EM PLANTA
- OS AÇOS UTILIZADOS SÃO CA-50 COM BARRAS NERVURADAS
- TODAS AS ARMADURAS DEVEM SER AMARRADAS ENTRE SI COM ARAME RECOZIDO N18 1,25 mm
- A COBERTURA MÍNIMA DAS ARMADURAS DEVE ATENDER 4,0 cm
- CONCRETO DEVE ATENDER FCK = 25 MPa APÓS 28 DIAS
- UTILIZAR ESPAÇADORES PLÁSTICOS PARA GARANTIA DA COBERTURA MÍNIMA
- UTILIZAR ESPAÇADORES TRELÇADOS (h = 9,0 cm) ENTRE A ARMADURA POSITIVA E NEGATIVA
- CONCRETAGEM DA BASE REALIZADA SOBRE LASTRO DE CONCRETO MAGRO ESP = 5,0 cm
- CONCRETAGEM COM ADITIVO PLASTIFICANTE PARA MELHORAR A IMPERMEABILIZAÇÃO
- CONCRETO BOMBADO DEVE POSSUIR SLUMP 90 mm +/- 10 mm
- CONSUMO DE CIMENTO DEVE ATENDER O MÍNIMO DE 350 Kg/m³
- UTILIZAR SOMENTE BRITA 1 NO CONCRETO
- ESTACAS DO TIPO BROCA COM ESCAVAÇÃO MANUAL
- LIMPEZA E COMPACTAÇÃO DA ÁREA ATÉ A COTA DE -13 cm

QUADRO DE REVISÕES

REVISÃO	DESCRIÇÃO	DATA	DESENHO
	EMISSION	11/08/2023	CAIO

APROVAÇÕES	
------------	--


PROPRIETÁRIO	RESPONSÁVEL TÉCNICO
MUNICÍPIO DE JOINVILLE 83.169.623/0001-10	CAIO CÉSAR CARDOSO 185783-6

	EQUIPE TÉCNICA DA EMPRESA CAIO CÉSAR CARDOSO DA SILVA ENGENHEIRO CIVIL CREA/SC: 185783-6
--	---


PROPRIETÁRIO	MUNICÍPIO DE JOINVILLE
EDIFICAÇÃO	E.M. CARLOS HEINS FUNKE
ENDEREÇO	RUA ADRIANÓPOLIS, S/N, DONA FRANCISCA (PIRABEIRABA) - JOINVILLE/SC
PROJETO	ESTRUTURAL - AMBIENTE DE ANIMAIS (AVIÁRIO)
CONTEÚDO	DETALHAMENTO PILARES COBERTURA
ARQUIVO	EST AVIARIO - SALA DE OVOS
ETAPA	Projeto
ESCALA	Indicada
Data	11/08/2023
FOLHA	EST 07/09

VIGAS BALDRAME SALA DE OVOS


VB1  
ESC 1:50

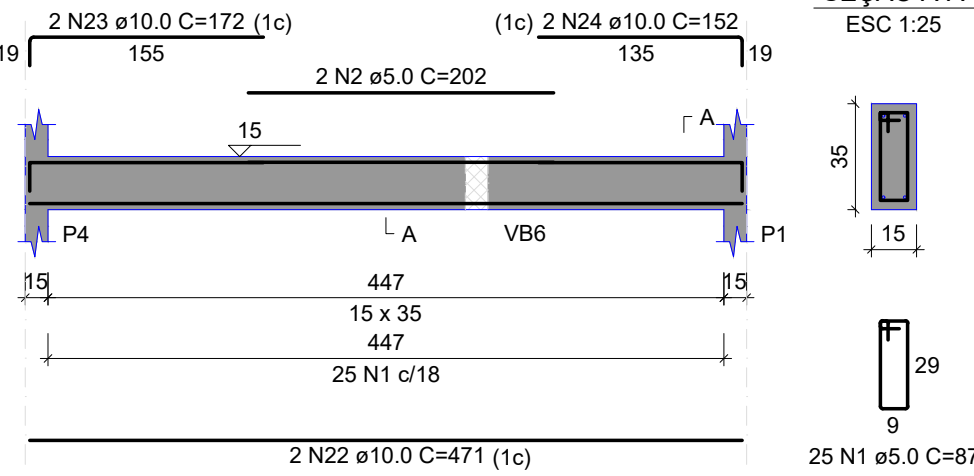


VB2  
ESC 1:50

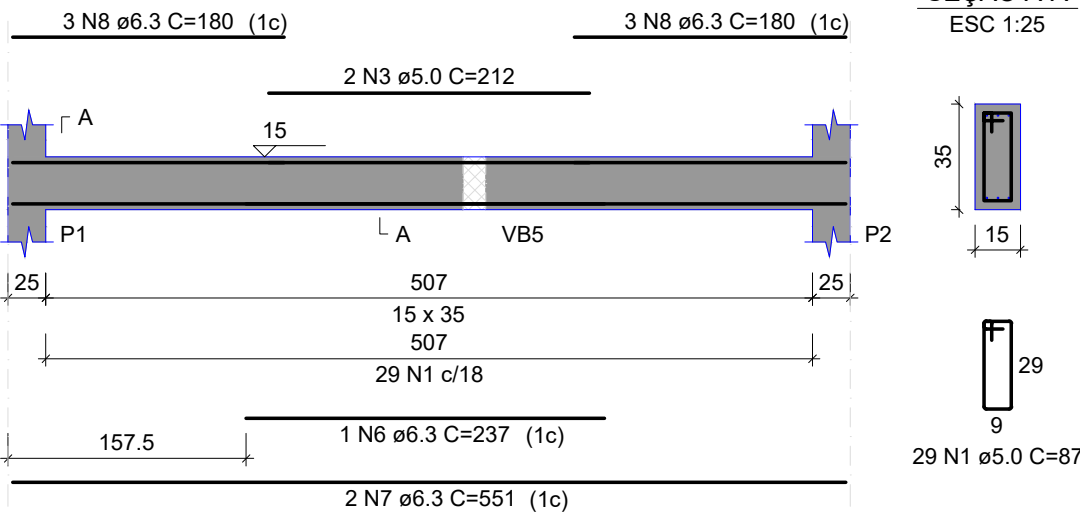


VB3  
ESC 1:50

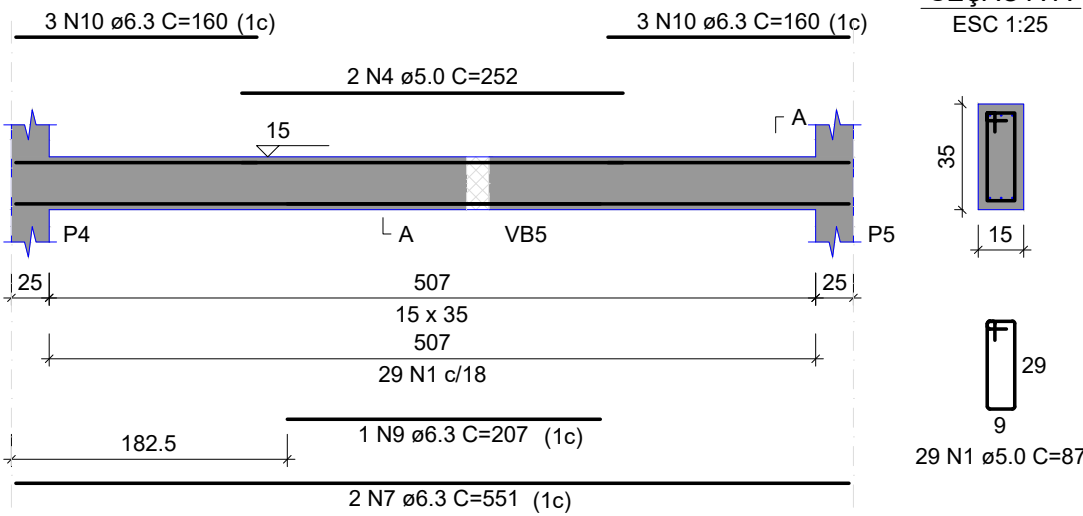


VB4  
ESC 1:50

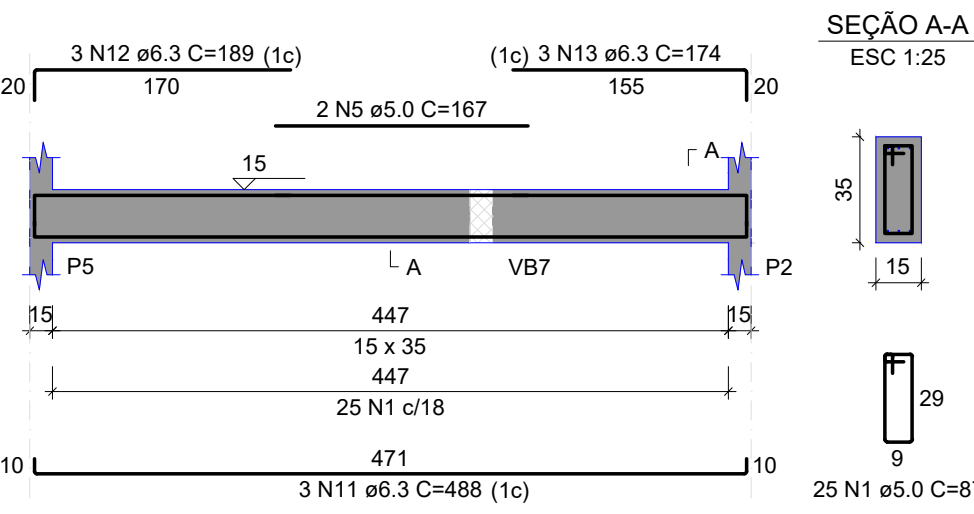


VB5  
ESC 1:50

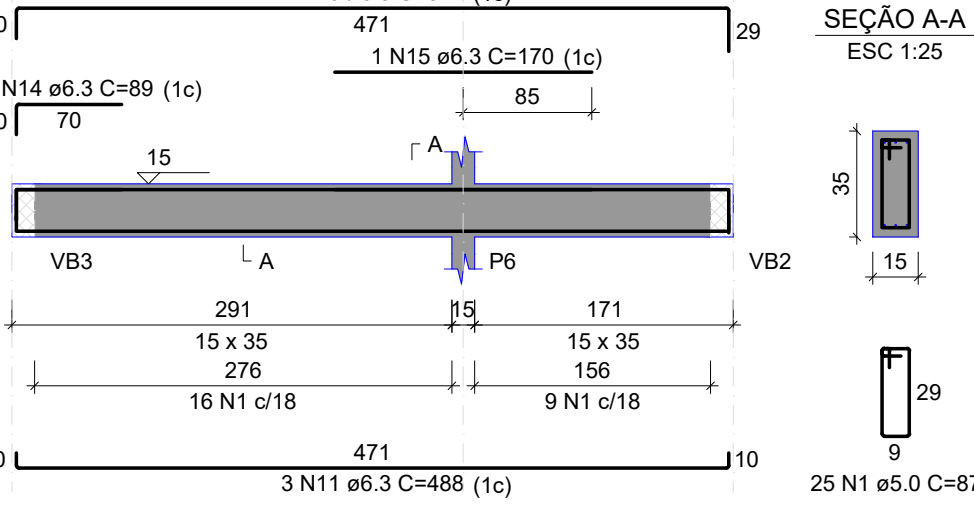

VB6  
ESC 1:50

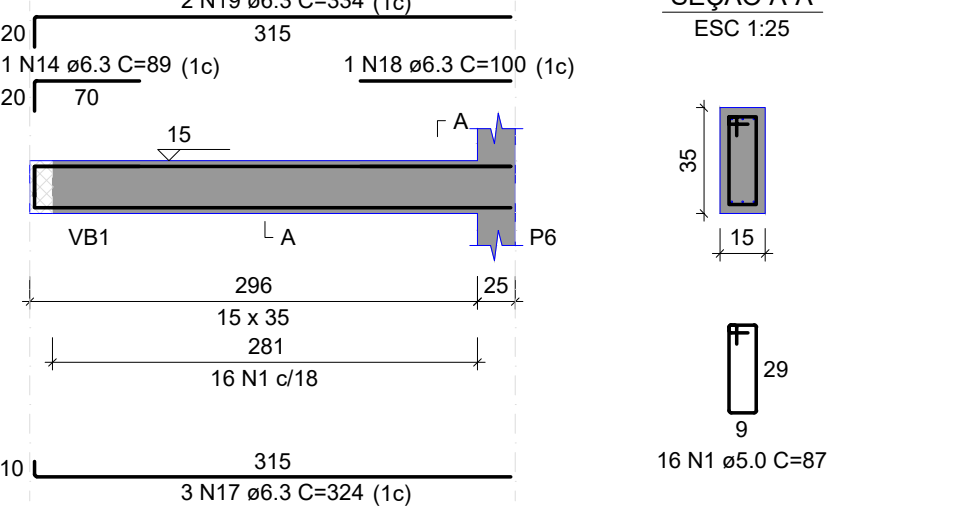


VB7  
ESC 1:50

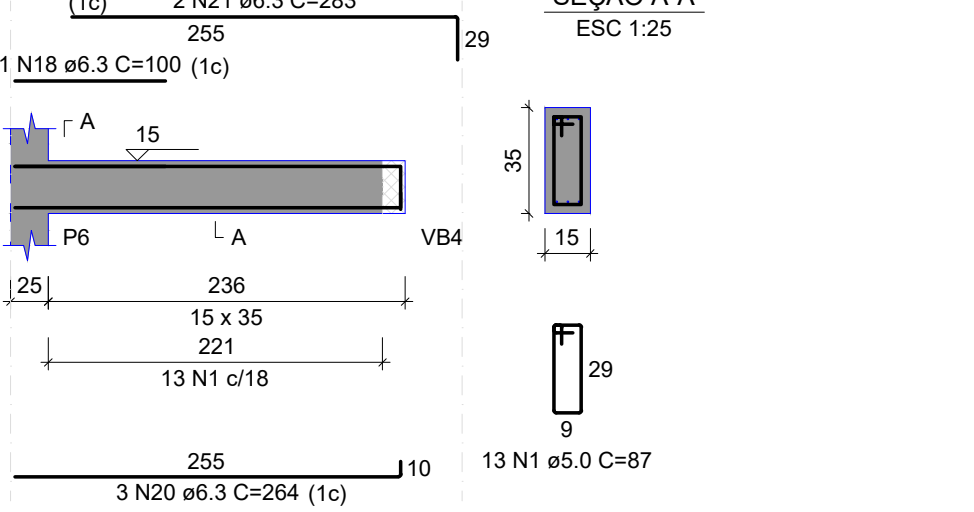


VIGAS BALDRAME AVIÁRIO DE POSTURA


VB1  
ESC 1:50

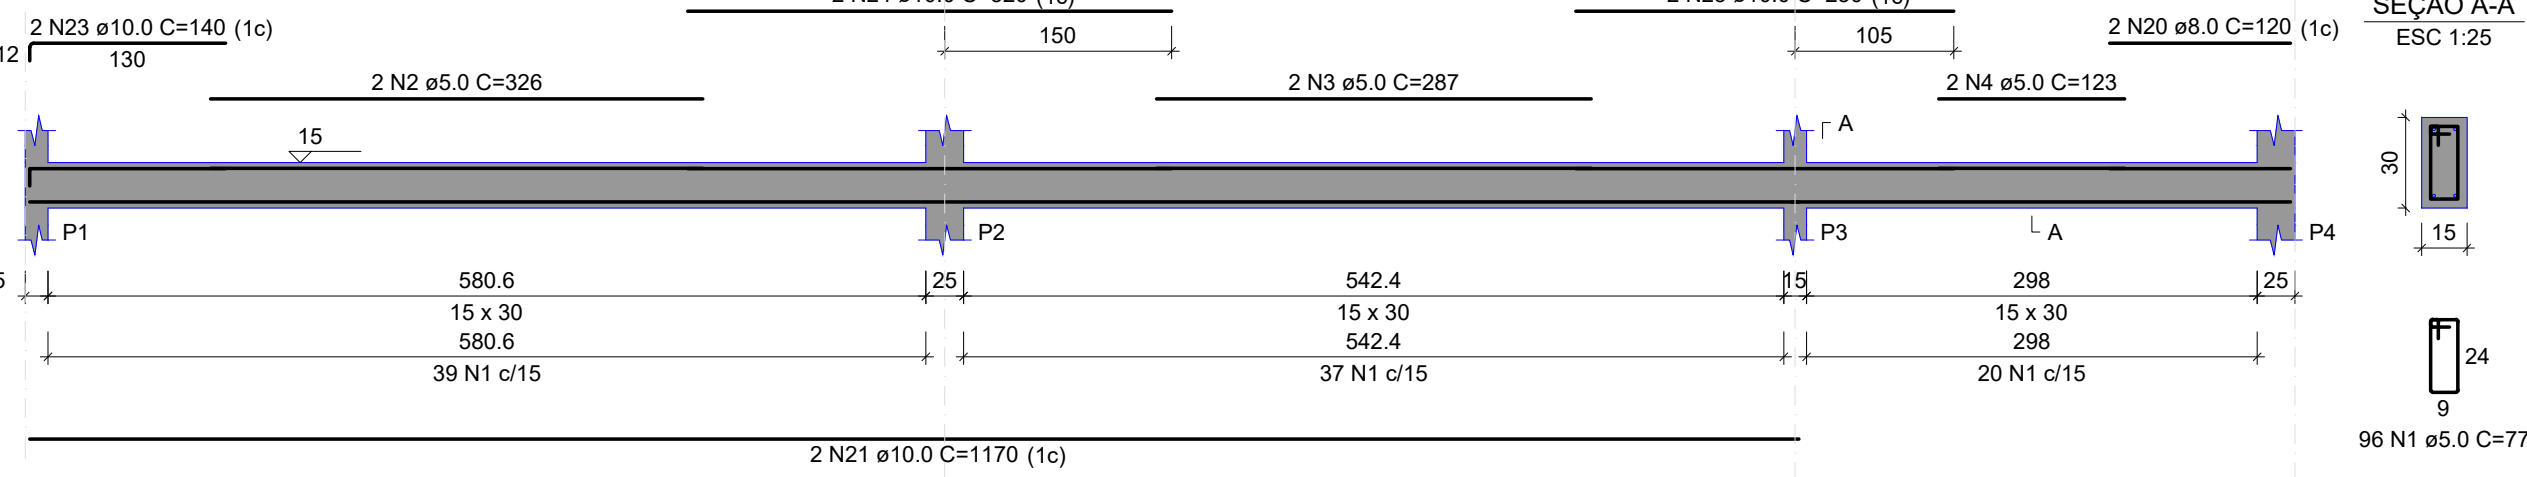


VB3  
ESC 1:50

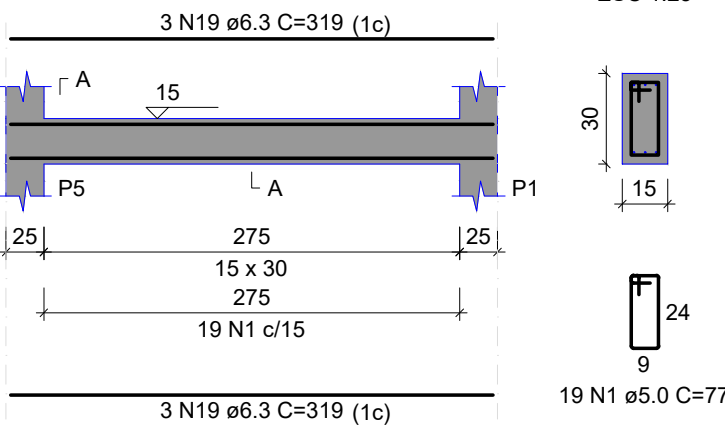


VB2  
ESC 1:50

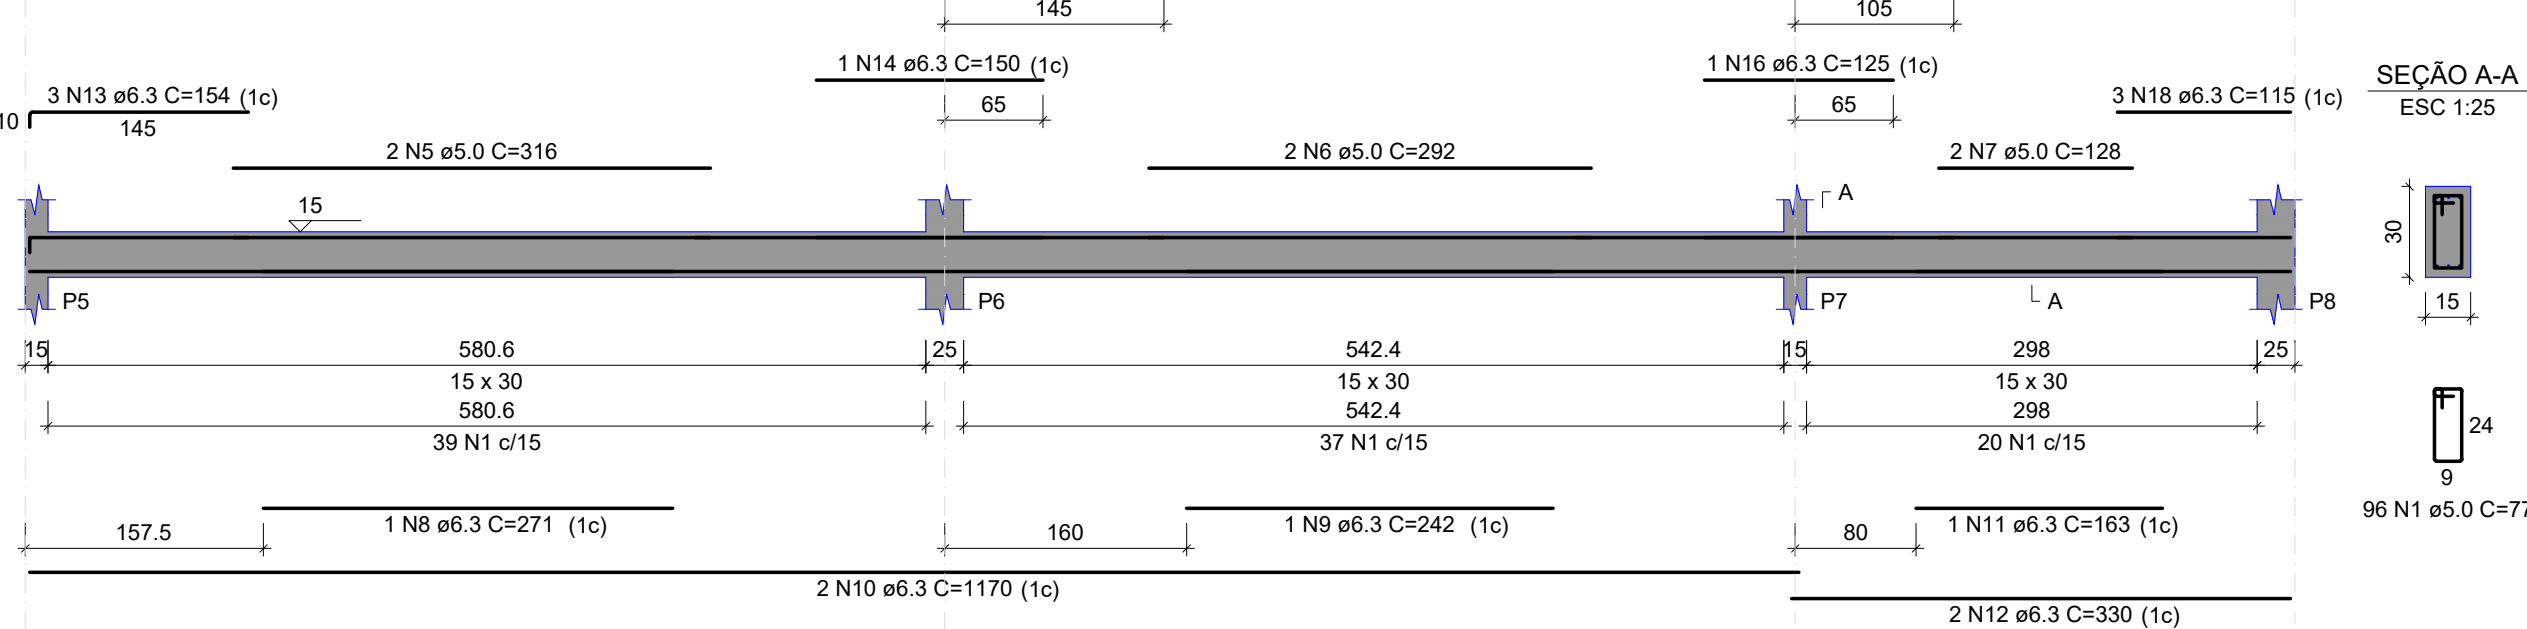


VB4  
ESC 1:50

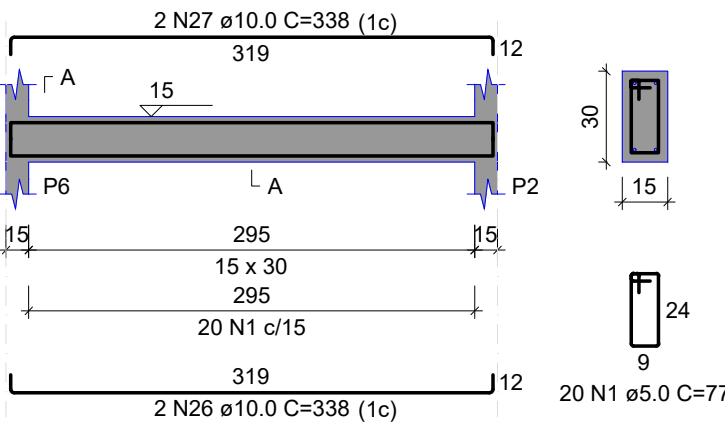

VB5  
ESC 1:50

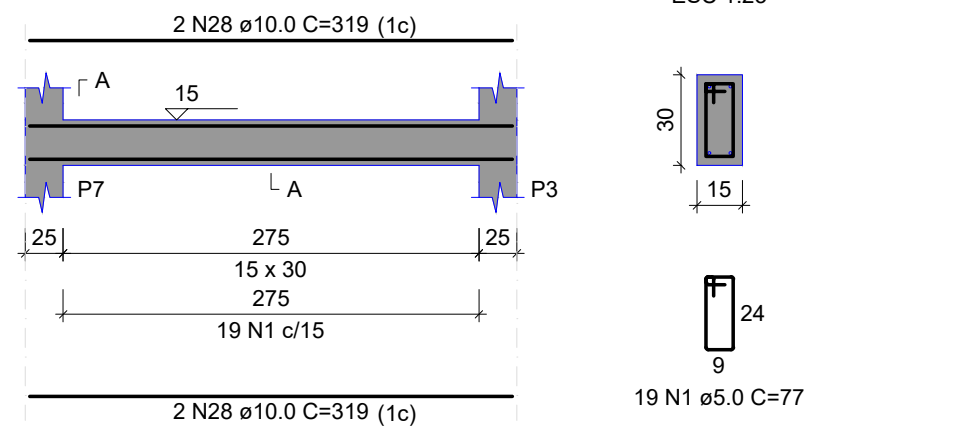

VB6  
ESC 1:50

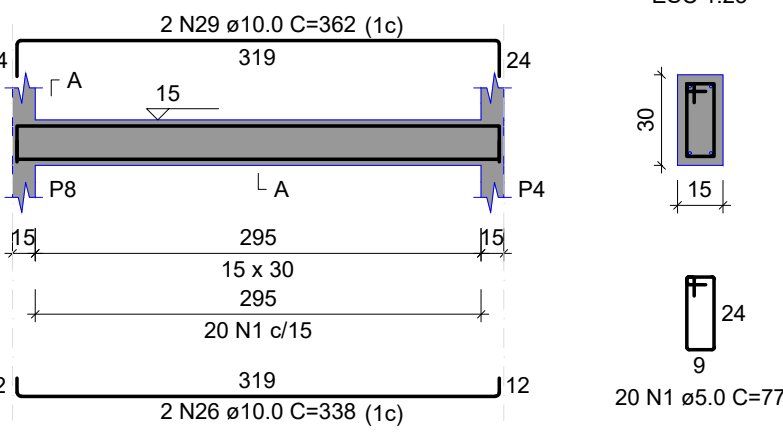

RELAÇÃO DO AÇO


SALA DE OVOS		VB2		VB3	
AÇO	N	DIAM (mm)	QUANT	C.UNIT (cm)	C.TOTAL (cm)
CA60	1	5.0	162	87	14094
	2	5.0	2	202	404
CA50	3	5.0	2	212	424
	4	5.0	2	252	504
	5	5.0	2	167	334
	6	6.3	1	237	237
	7	6.3	4	551	2204
	8	6.3	6	180	1080
	9	6.3	1	207	207
	10	6.3	6	160	960
	11	6.3	6	488	2928
	12	6.3	3	189	567
	13	6.3	3	174	522
	14	6.3	2	89	178
	15	6.3	1	170	170
	16	6.3	2	517	1034
	17	6.3	3	324	972
	18	6.3	2	100	200
	19	6.3	2	334	668
	20	6.3	3	284	792
	21	6.3	2	283	566
	22	10.0	2	471	942
	23	10.0	2	172	344
	24	10.0	2	152	304

RESUMO DO AÇO

AÇO	DIAM (mm)	C.TOTAL (m)	PESO + 10% (kg)
CA50	6.3	132.8	35.8
CA60	10.0	15.9	10.8
CA60	5.0	157.6	26.7
PESO TOTAL (kg)			
CA50			46.5
CA60			26.7

Volume de concreto (C-25) = 1.50 m³  
Área de forma = 24.41 m²

LOCALIZAÇÃO

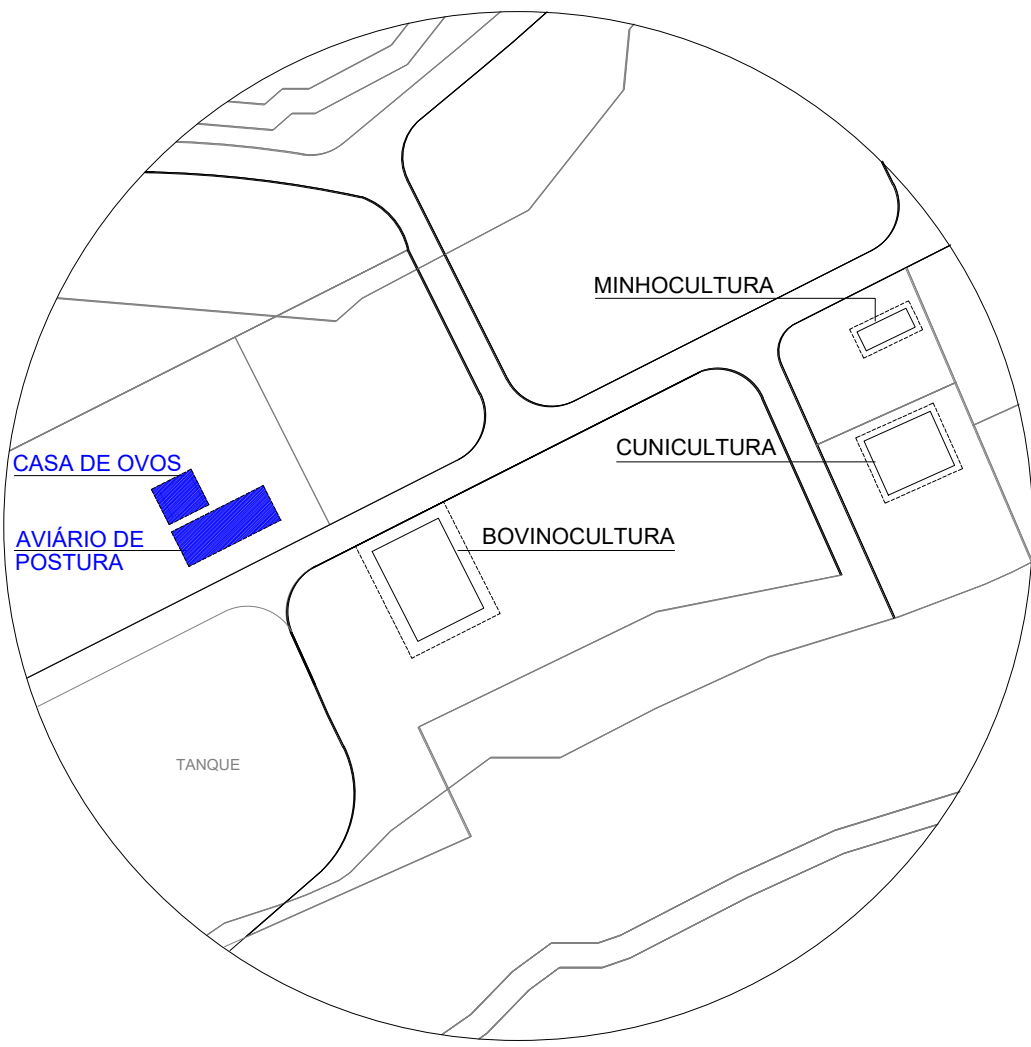

REFERÊNCIAS

ABNT NBR 6118/2014 - PROJETO DE ESTRUTURAS DE CONCRETO ARMADO  
ABNT NBR 6120/2019 - AÇÕES PARA O CÁLCULO DE ESTRUTURAS DE EDIFICAÇÕES  
ABNT NBR 8953/2015 - CONCRETO PARA FINS ESTRUTURAIS  
ABNT NBR 6484/2020 - SONDAAGEM DE SIMPLES RECONHECIMENTO COM SPT  
ABNT NBR 6122/2019 - PROJETO E EXECUÇÃO DE FUNDAÇÕES  
ENSAIOS DE SONDAAGEM FORNECIDOS PELA CONTRATANTE

CONSIDERAÇÕES GERAIS

1. MEDIDAS DO PROJETO ESTRUTURAL EM CENTÍMETROS
2. MEDIDAS DAS BITOLAS DE AÇO EM MILÍMETROS INDICADAS EM PLANTA
3. OS AÇOS UTILIZADOS SÃO CA-50 COM BARRAS NERVURADAS
4. TODAS AS ARMADURAS DEVEM SER AMARRADAS ENTRE SI COM ARAME RECOZIDO N18 1,25 mm
5. A COBERTURA MÍNIMA DAS ARMADURAS DEVE ATENDER 4,0 cm
6. CONCRETO DEVE ATENDER FCK = 25 MPa APÓS 28 DIAS
7. UTILIZAR ESPAÇADORES PLÁSTICOS PARA GARANTIA DA COBERTURA MÍNIMA
8. UTILIZAR ESPAÇADORES TRELÇADOS (h = 9,0 cm) ENTRE A ARMADURA POSITIVA E NEGATIVA
9. CONCRETAGEM DA BASE REALIZADA SOBRE LASTRO DE CONCRETO MAGRO ESP = 5,0 cm
10. CONCRETAGEM COM ADITIVO PLASTIFICANTE PARA MELHORAR A IMPERMEABILIZAÇÃO
11. CONCRETO BOMBADO DEVE POSSUIR SLUMP 90 mm +/- 10 mm
12. CONSUMO DE CIMENTO DEVE ATENDER O MÍNIMO DE 350 Kg/m³
13. UTILIZAR SOMENTE BRITA 1 NO CONCRETO
14. ESTACAS DO TIPO BROCA COM ESCAVAÇÃO MANUAL
15. LIMPEZA E COMPACTAÇÃO DA ÁREA ATÉ A COTA DE -13 cm

QUADRO DE REVISÕES

REVISÃO	DESCRIÇÃO	DATA	DESENHO
1	EMISSÃO	11/08/2023	CAIO

APROVAÇÕES

PROPRIETÁRIO: \_\_\_\_\_ RESPONSÁVEL TÉCNICO: \_\_\_\_\_

MUNICÍPIO DE JOINVILLE: \_\_\_\_\_ CAIO CÉSAR CARDOSO: 185783-6



PROPRIETÁRIO: MUNICÍPIO DE JOINVILLE  
EDIFICAÇÃO: E.M. CARLOS HEINS FUNKE

ENDEREÇO: RUA ADRIANÓPOLIS, S/N, DONA FRANCISCA (PIRABEIRABA) - JOINVILLE/SC

PROJETO: ESTRUTURAL - AMBIENTE DE ANIMAIS (AVIÁRIO) ARQUIVO: EST AVIARIO - SALA DE DVDS Data: 11/08/2023

CONTEÚDO: DETALHAMENTO VIGAS BALDRAME ETAPA: Projeto FOLHA: 11/08/2023

EST 08/09


Prefeitura Municipal de Joinville | Secretaria da Educação | CNPJ 83.169.623/0001-10  
Rua Itajaí, Nº 390 | CEP 89201-090 - Joinville | Fone: (47) 3431-3009 | E-mail: caio.silva@joinville.edu.sc.gov.br




VIGAS COBERTURA SALA DE OVOS

VC1\_1

ESC 1:50

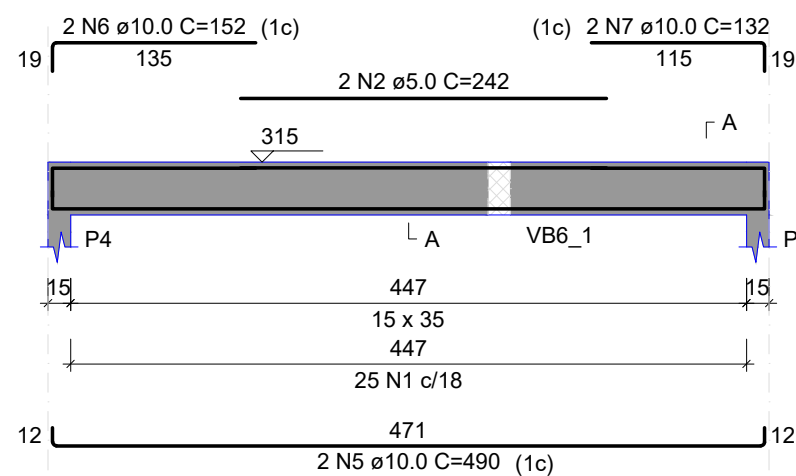


SEÇÃO A-A  
ESC 1:25

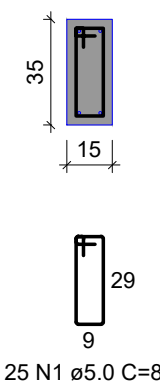


VC4\_1

ESC 1:50

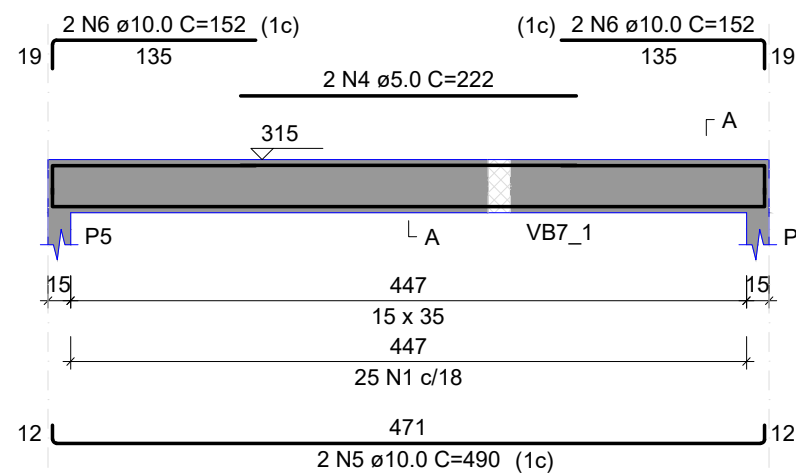


SEÇÃO A-A  
ESC 1:25

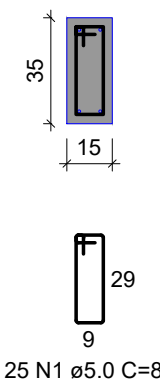


VC7\_1

ESC 1:50

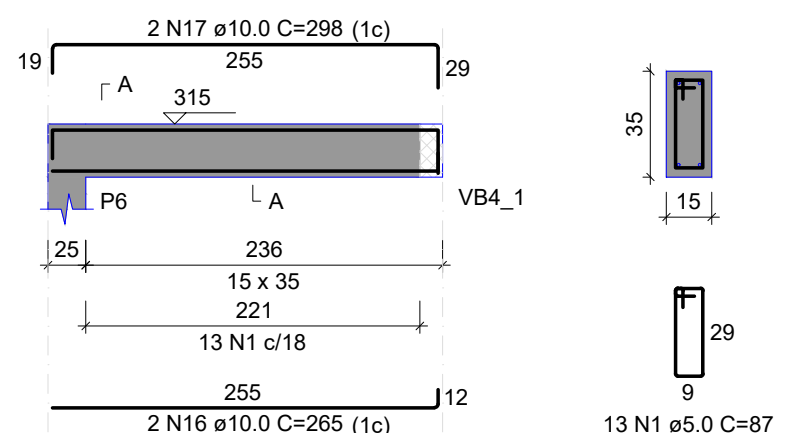


SEÇÃO A-A  
ESC 1:25

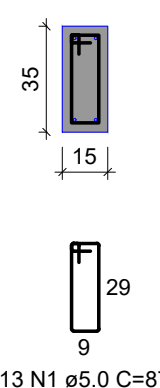


VIGAS COBERTURA AVIÁRIO DE POSTURA

VC1

ESC 1:50

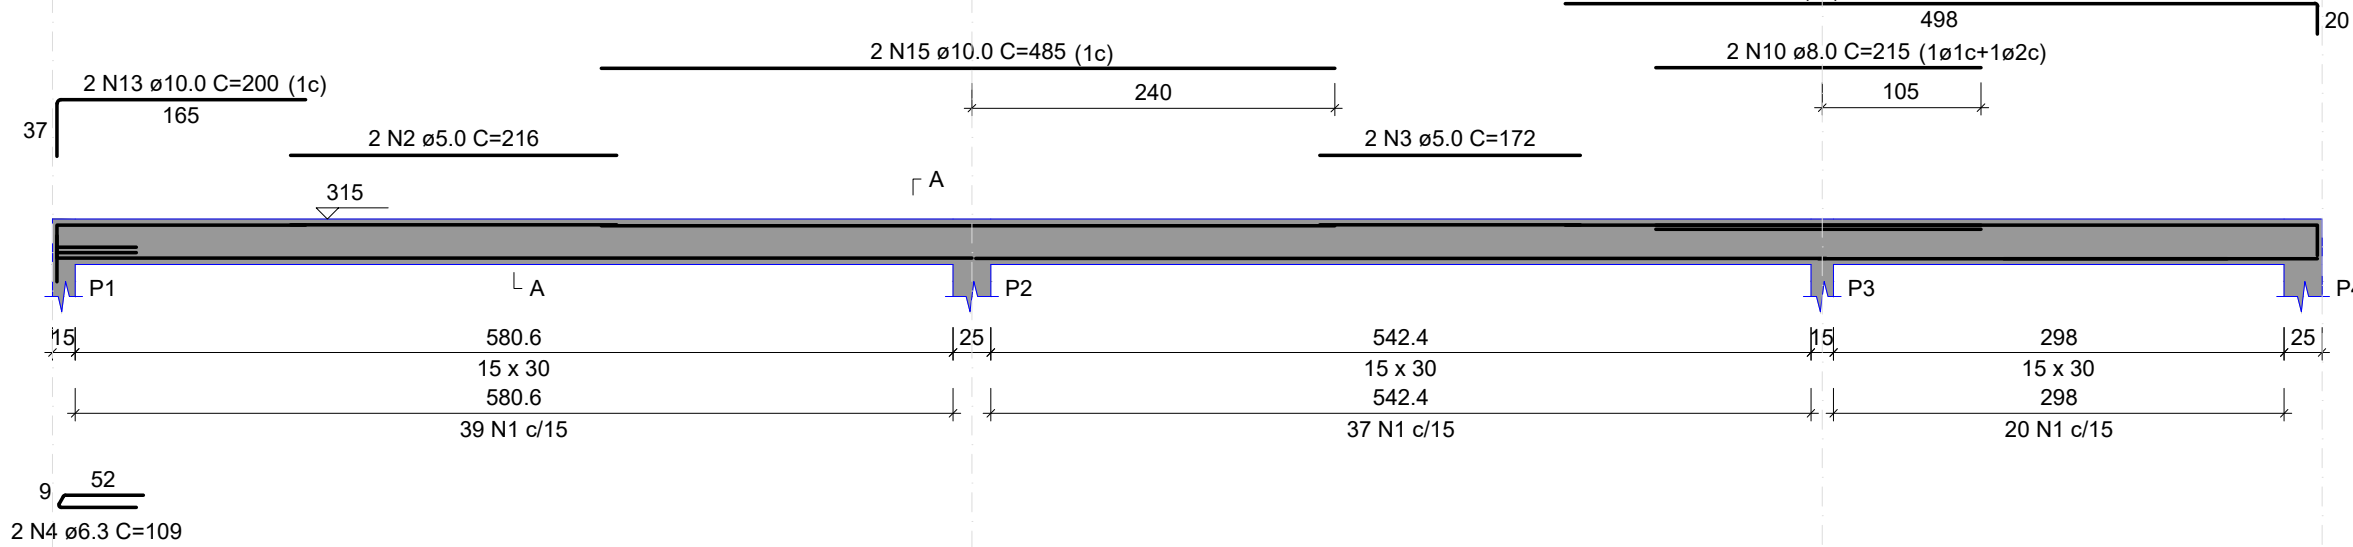


SEÇÃO A-A  
ESC 1:25

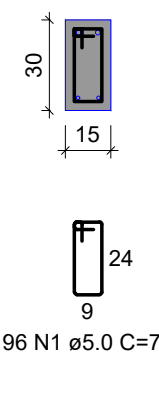


VC2

ESC 1:50

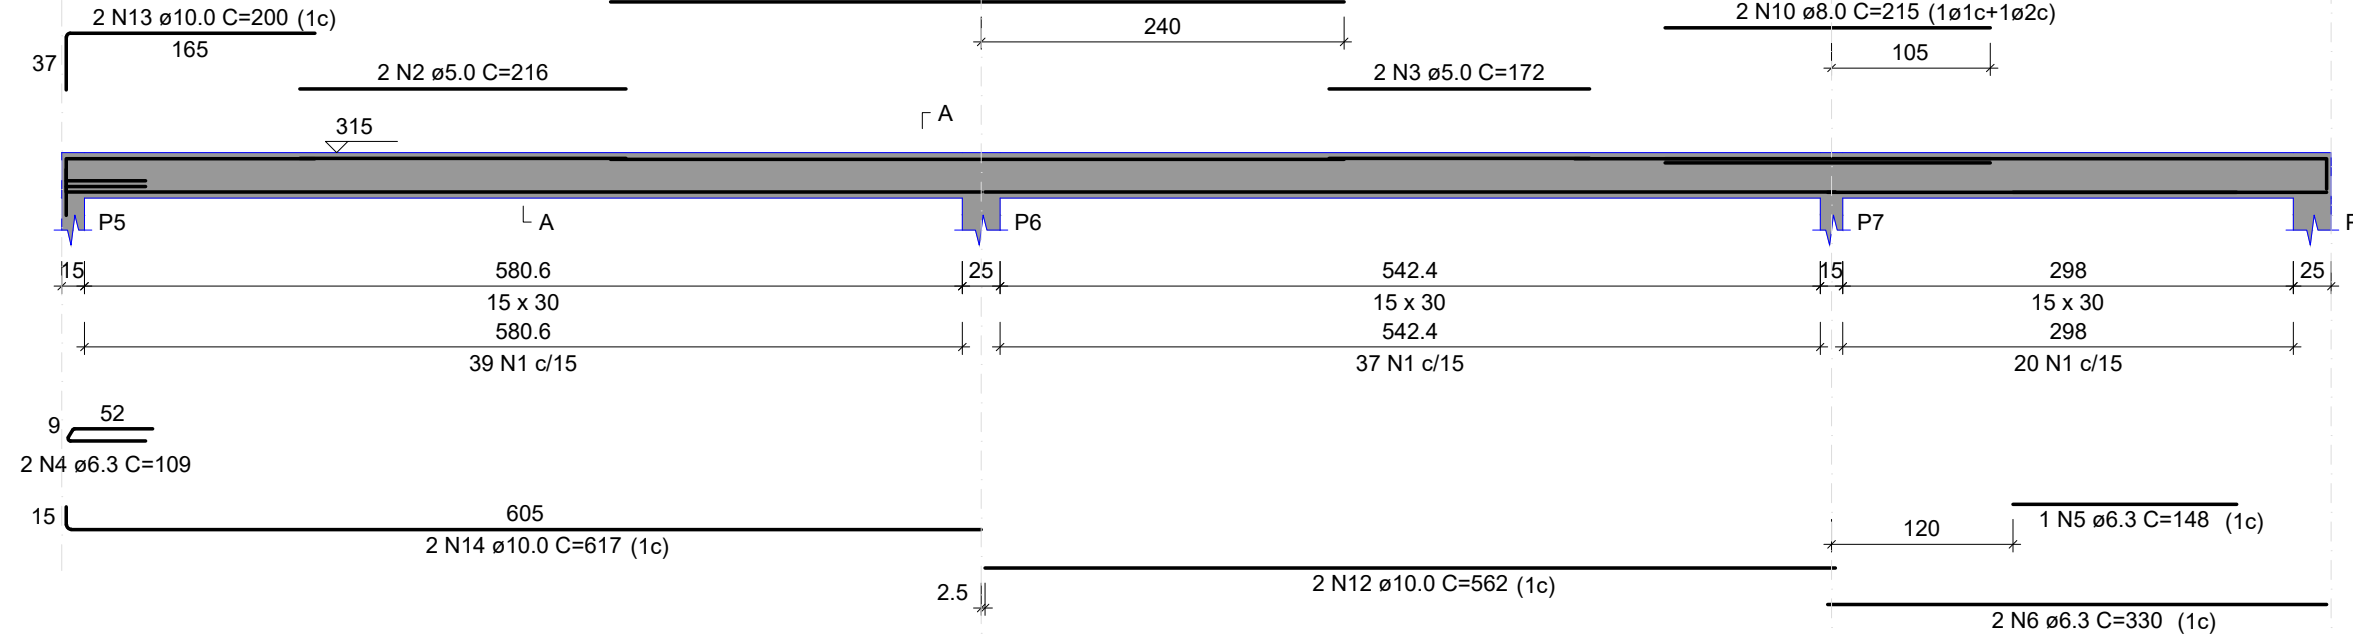


SEÇÃO A-A  
ESC 1:25

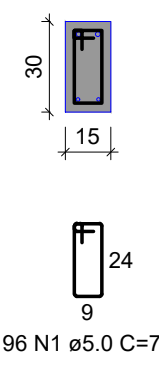


VC5

ESC 1:50

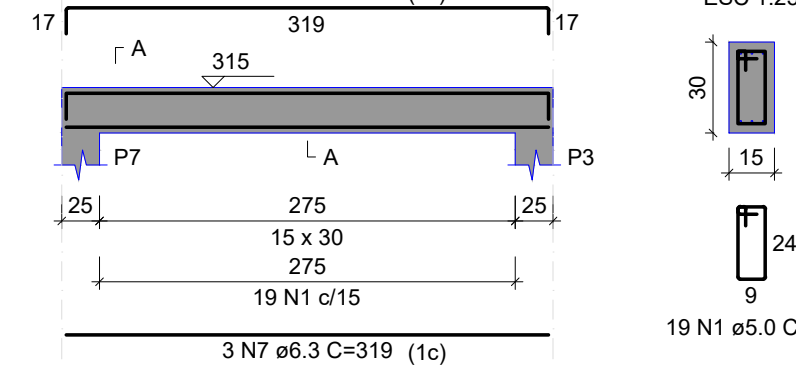


SEÇÃO A-A  
ESC 1:25

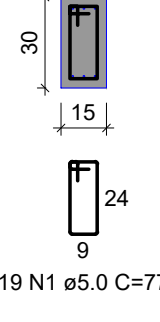


VC6

ESC 1:50

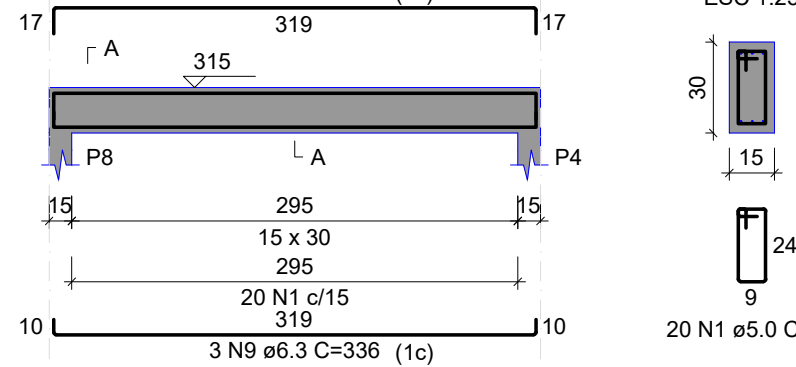


SEÇÃO A-A  
ESC 1:25

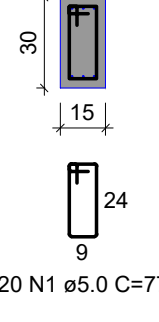


VC3\_1

ESC 1:50

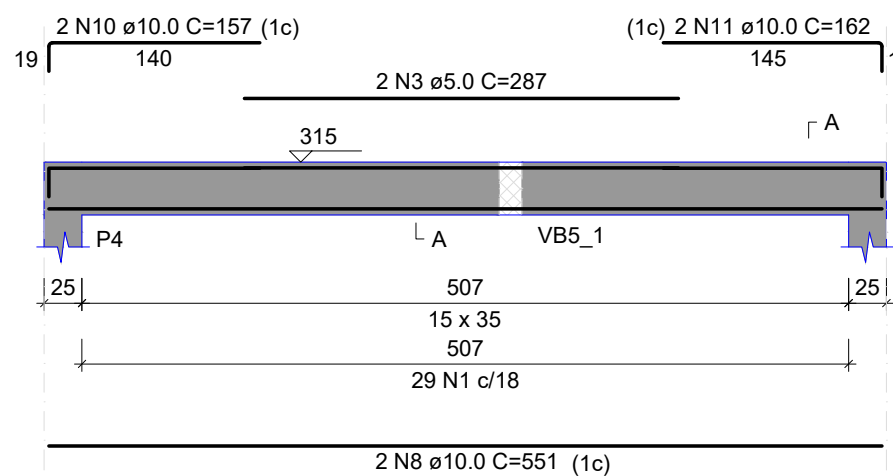


SEÇÃO A-A  
ESC 1:25

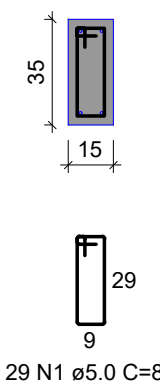


VC6\_1

ESC 1:50

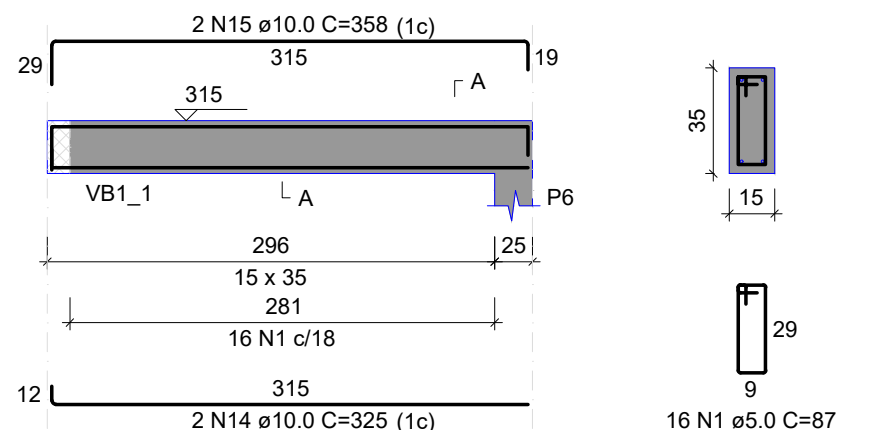

SEÇÃO A-A  
ESC 1:25

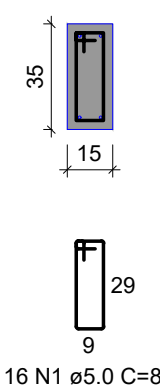

RELAÇÃO DO AÇO

SALA DE OVOS

VC1_1 VC4_1	VC2_1 VC5_1		VC3_1 VC6_1		VC7_1
AÇO	N	DIAM (mm)	QUANT	C.UNIT (cm)	C.TOTAL
CA60	1	5.0	163	87	14181
	2	5.0	4	242	968
CA50	3	5.0	2	287	574
	4	5.0	2	222	444
	5	10.0	4	490	1960
	6	10.0	6	152	912
	7	10.0	2	132	264
	8	10.0	4	551	2204
	9	10.0	4	182	728
	10	10.0	2	157	314
	11	10.0	2	162	324
	12	10.0	2	488	976
	13	10.0	2	524	1048
	14	10.0	2	325	650
	15	10.0	2	358	716
	16	10.0	2	265	530
	17	10.0	2	298	596

RESUMO DO AÇO

AÇO	DIAM (mm)	C.TOTAL (m)	PESO + 10% (kg)
CA50	10.0	112.2	76.1
CA60	5.0	161.7	27.4

PESO TOTAL  
(kg)

CA50 76.1

CA60 27.4

Volume de concreto (C-25) = 1.50 m³

Área de forma = 24.41 m²

RELAÇÃO DO AÇO

AVIÁRIO DE POSTURA

VC1 VC4	VC2 VC5	VC3 VC6			
AÇO	N	DIAM (mm)	QUANT	C.UNIT (cm)	C.TOTAL (cm)
CA60	1	5.0	270	77	20790
	2	5.0	4	216	864
CA50	3	5.0	4	172	688
	4	6.3	4	109	436
	5	6.3	2	148	296
	6	6.3	4	330	1320
	7	6.3	6	319	1914
	8	6.3	12	350	4200
	9	6.3	6	336	2016
	10	8.0	4	215	860
	11	8.0	4	516	2064
	12	10.0	4	562	2248
	13	10.0	4	200	800
	14	10.0	4	617	2468
	15	10.0	4	485	1940

RESUMO DO AÇO

AÇO	DIAM (mm)	C.TOTAL (m)	PESO + 10% (kg)
CA50	6.3	101.8	27.4
CA60	8.0	29.2	12.7
	10.0	74.56	50.6

PESO TOTAL  
(kg)

CA50 90.7


CA60 37.9

Volume de concreto (C-25) = 1.79 m³


Área de forma = 23.95 m²

VC5

ESC 1:50

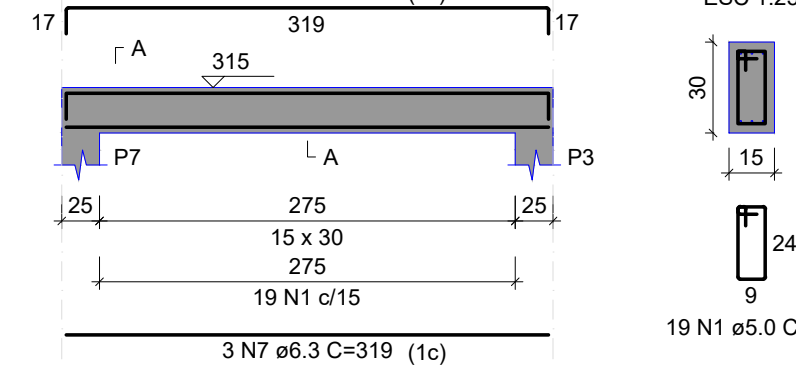


SEÇÃO A-A  
ESC 1:25


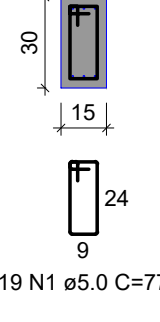


VC6

ESC 1:50

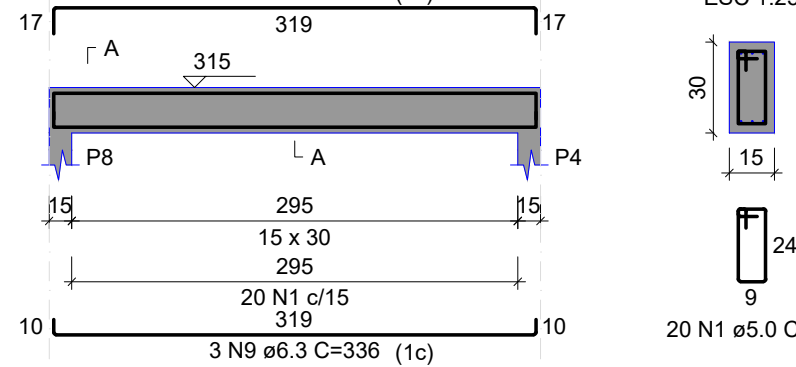

SEÇÃO A-A  
ESC 1:25

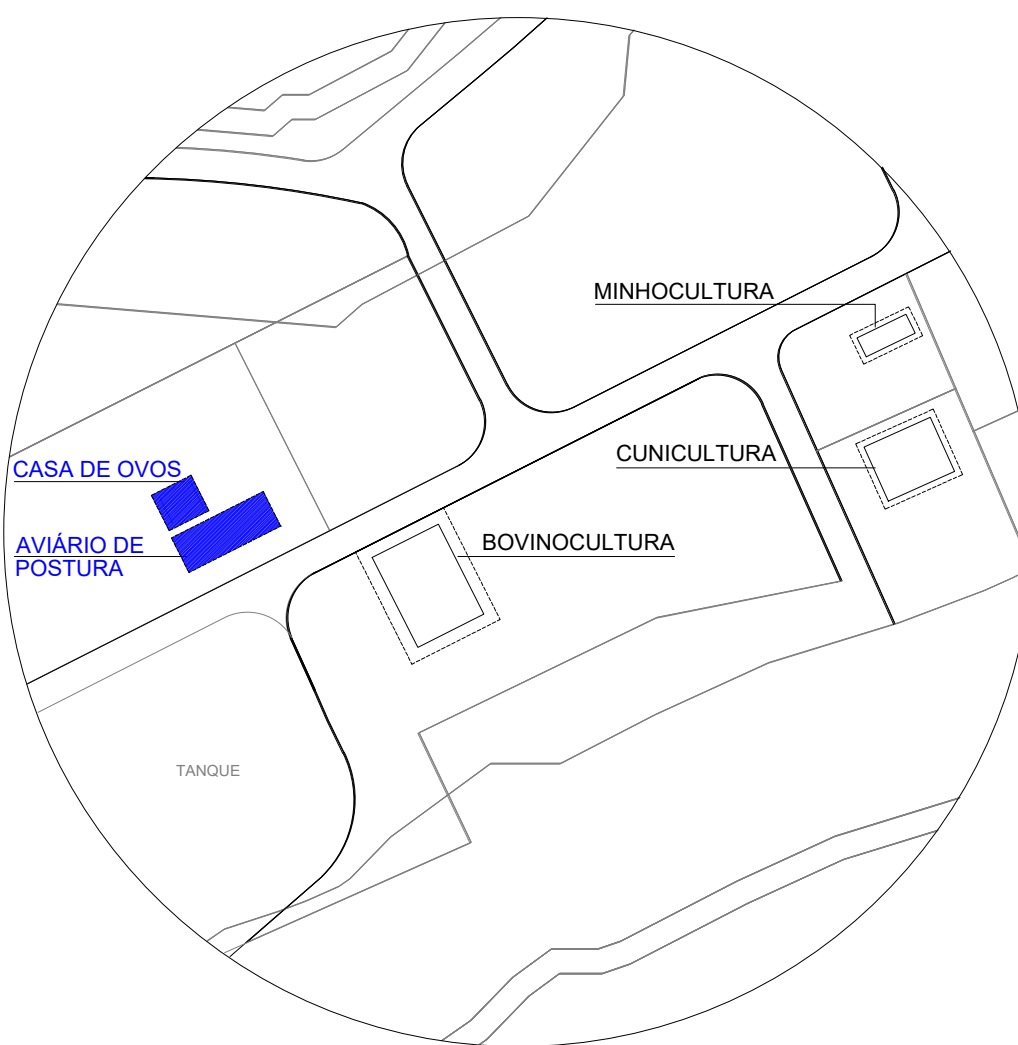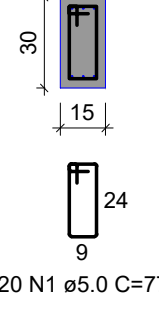

LOCALIZAÇÃO

OBSERVAÇÕES

- UTILIZAR TELA Q503 SOLDADA NERVURADA ø8,0mmx8,0mm c/10cmx10cm PARA AS MALHAS BASE INFERIOR E SUPERIOR;
- A METRAGEM TOTAL DE TELA DE CADA MALHA BASE DEVE RESPEITAR A QUANTIDADE DE BARRAS NOS EIXOS X E Y DESCRITAS NO PROJETO;
- O CORTE DAS TELAS NAS ABERTURAS DEVE RESPEITAR O COBRIMENTO MÍNIMO DE 4,0 cm DEFINIDO PARA O PROJETO;

REFERÊNCIAS

- ABNT NBR 6118/2014 - PROJETO DE ESTRUTURAS DE CONCRETO ARMADO
- ABNT NBR 6120/2019 - AÇÕES PARA O CÁLCULO DE ESTRUTURAS DE EDIFICAÇÕES
- ABNT NBR 8953/2015 - CONCRETO PARA FINS ESTRUTURAIS
- ABNT NBR 6484/2020 - SONDADE DE SIMPLES RECONHECIMENTO COM SPT
- ABNT NBR 6122/2019 - PROJETO E EXECUÇÃO DE FUNDAÇÕES
- ENSAIOS DE SONDAGEM FORNECIDOS PELA CONTRATANTE

CONSIDERAÇÕES GERAIS

- MEDIDAS DO PROJETO ESTRUTURAL EM CENTÍMETROS
- MEDIDAS DAS BITOLAS DE AÇO EM MILÍMETROS INDICADAS EM PLANTA
- OS AÇOS UTILIZADOS SÃO CA-50 COM BARRAS NERVURADAS
- TODAS AS ARMADURAS DEVEM SER ARMARRADAS ENTRE SI COM ARAME RECOZIDO N18 1,25 mm
- A COBERTURA MÍNIMA DAS ARMADURAS DEVE ATENDER 4,0 cm
- CONCRETO DEVE ATENDER FCK = 25 MPa APÓS 28 DIAS
- UTILIZAR ESPAÇADORES PLÁSTICOS PARA GARANTIA DA COBERTURA MÍNIMA
- UTILIZAR ESPAÇADORES TRELÇADOS (h = 9,0 cm) ENTRE A ARMADURA POSITIVA E NEGATIVA
- CONCRETAGEM DA BASE REALIZADA SOBRE LASTRO DE CONCRETO MAGRO ESP = 5,0 cm
- CONCRETAGEM COM ADITIVO PLASTIFICANTE PARA MELHORAR A IMPERMEABILIZAÇÃO
- CONCRETO BOMBADO DEVE POSSUIR SLUMP 90 mm +- 10 mm
- CONSUMO DE CIMENTO DEVE ATENDER O MÍNIMO DE 350 Kg/m³
- UTILIZAR SOMENTE BRITA 1 NO CONCRETO
- ESTACAS DO TIPO BROCA COM ESCAVAÇÃO MANUAL
- LIMPEZA E COMPACTAÇÃO DA ÁREA ATÉ A COTA DE -13 cm


QUADRO DE REVISÕES

REVISÃO	DESCRIÇÃO	DATA	DESENHO
1	EMISSÃO	11/08/2023	CAIO

APROVAÇÕES

PROPRIETÁRIO: \_\_\_\_\_ RESPONSÁVEL TÉCNICO: \_\_\_\_\_

MUNICÍPIO DE JOINVILLE 83.169.623/0001-10 CAIO CÉSAR CARDOSO 185783-6

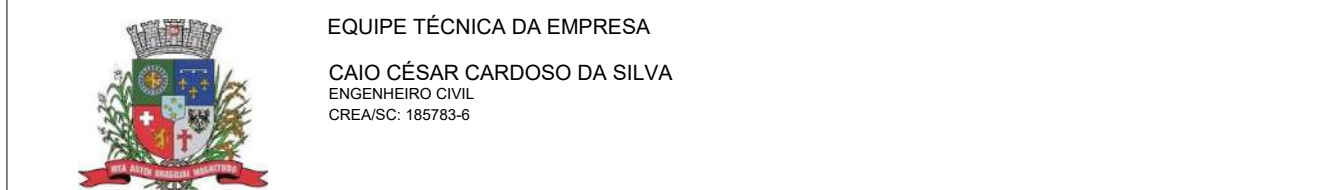

PROPRIETÁRIO: MUNICÍPIO DE JOINVILLE


EDIFICAÇÃO: E.M. CARLOS HEINS FUNKE

ENDEREÇO: RUA ADRIANÓPOLIS, S/N, DONA FRANCISCA (PIRABEIRABA) - JOINVILLE/SC

PROJETO: ESTRUTURAL - AMBIENTE DE ANIMAIS (AVIÁRIO)

CONTEÚDO: DETALHAMENTO VIGAS COBERTURA

EST 09/09

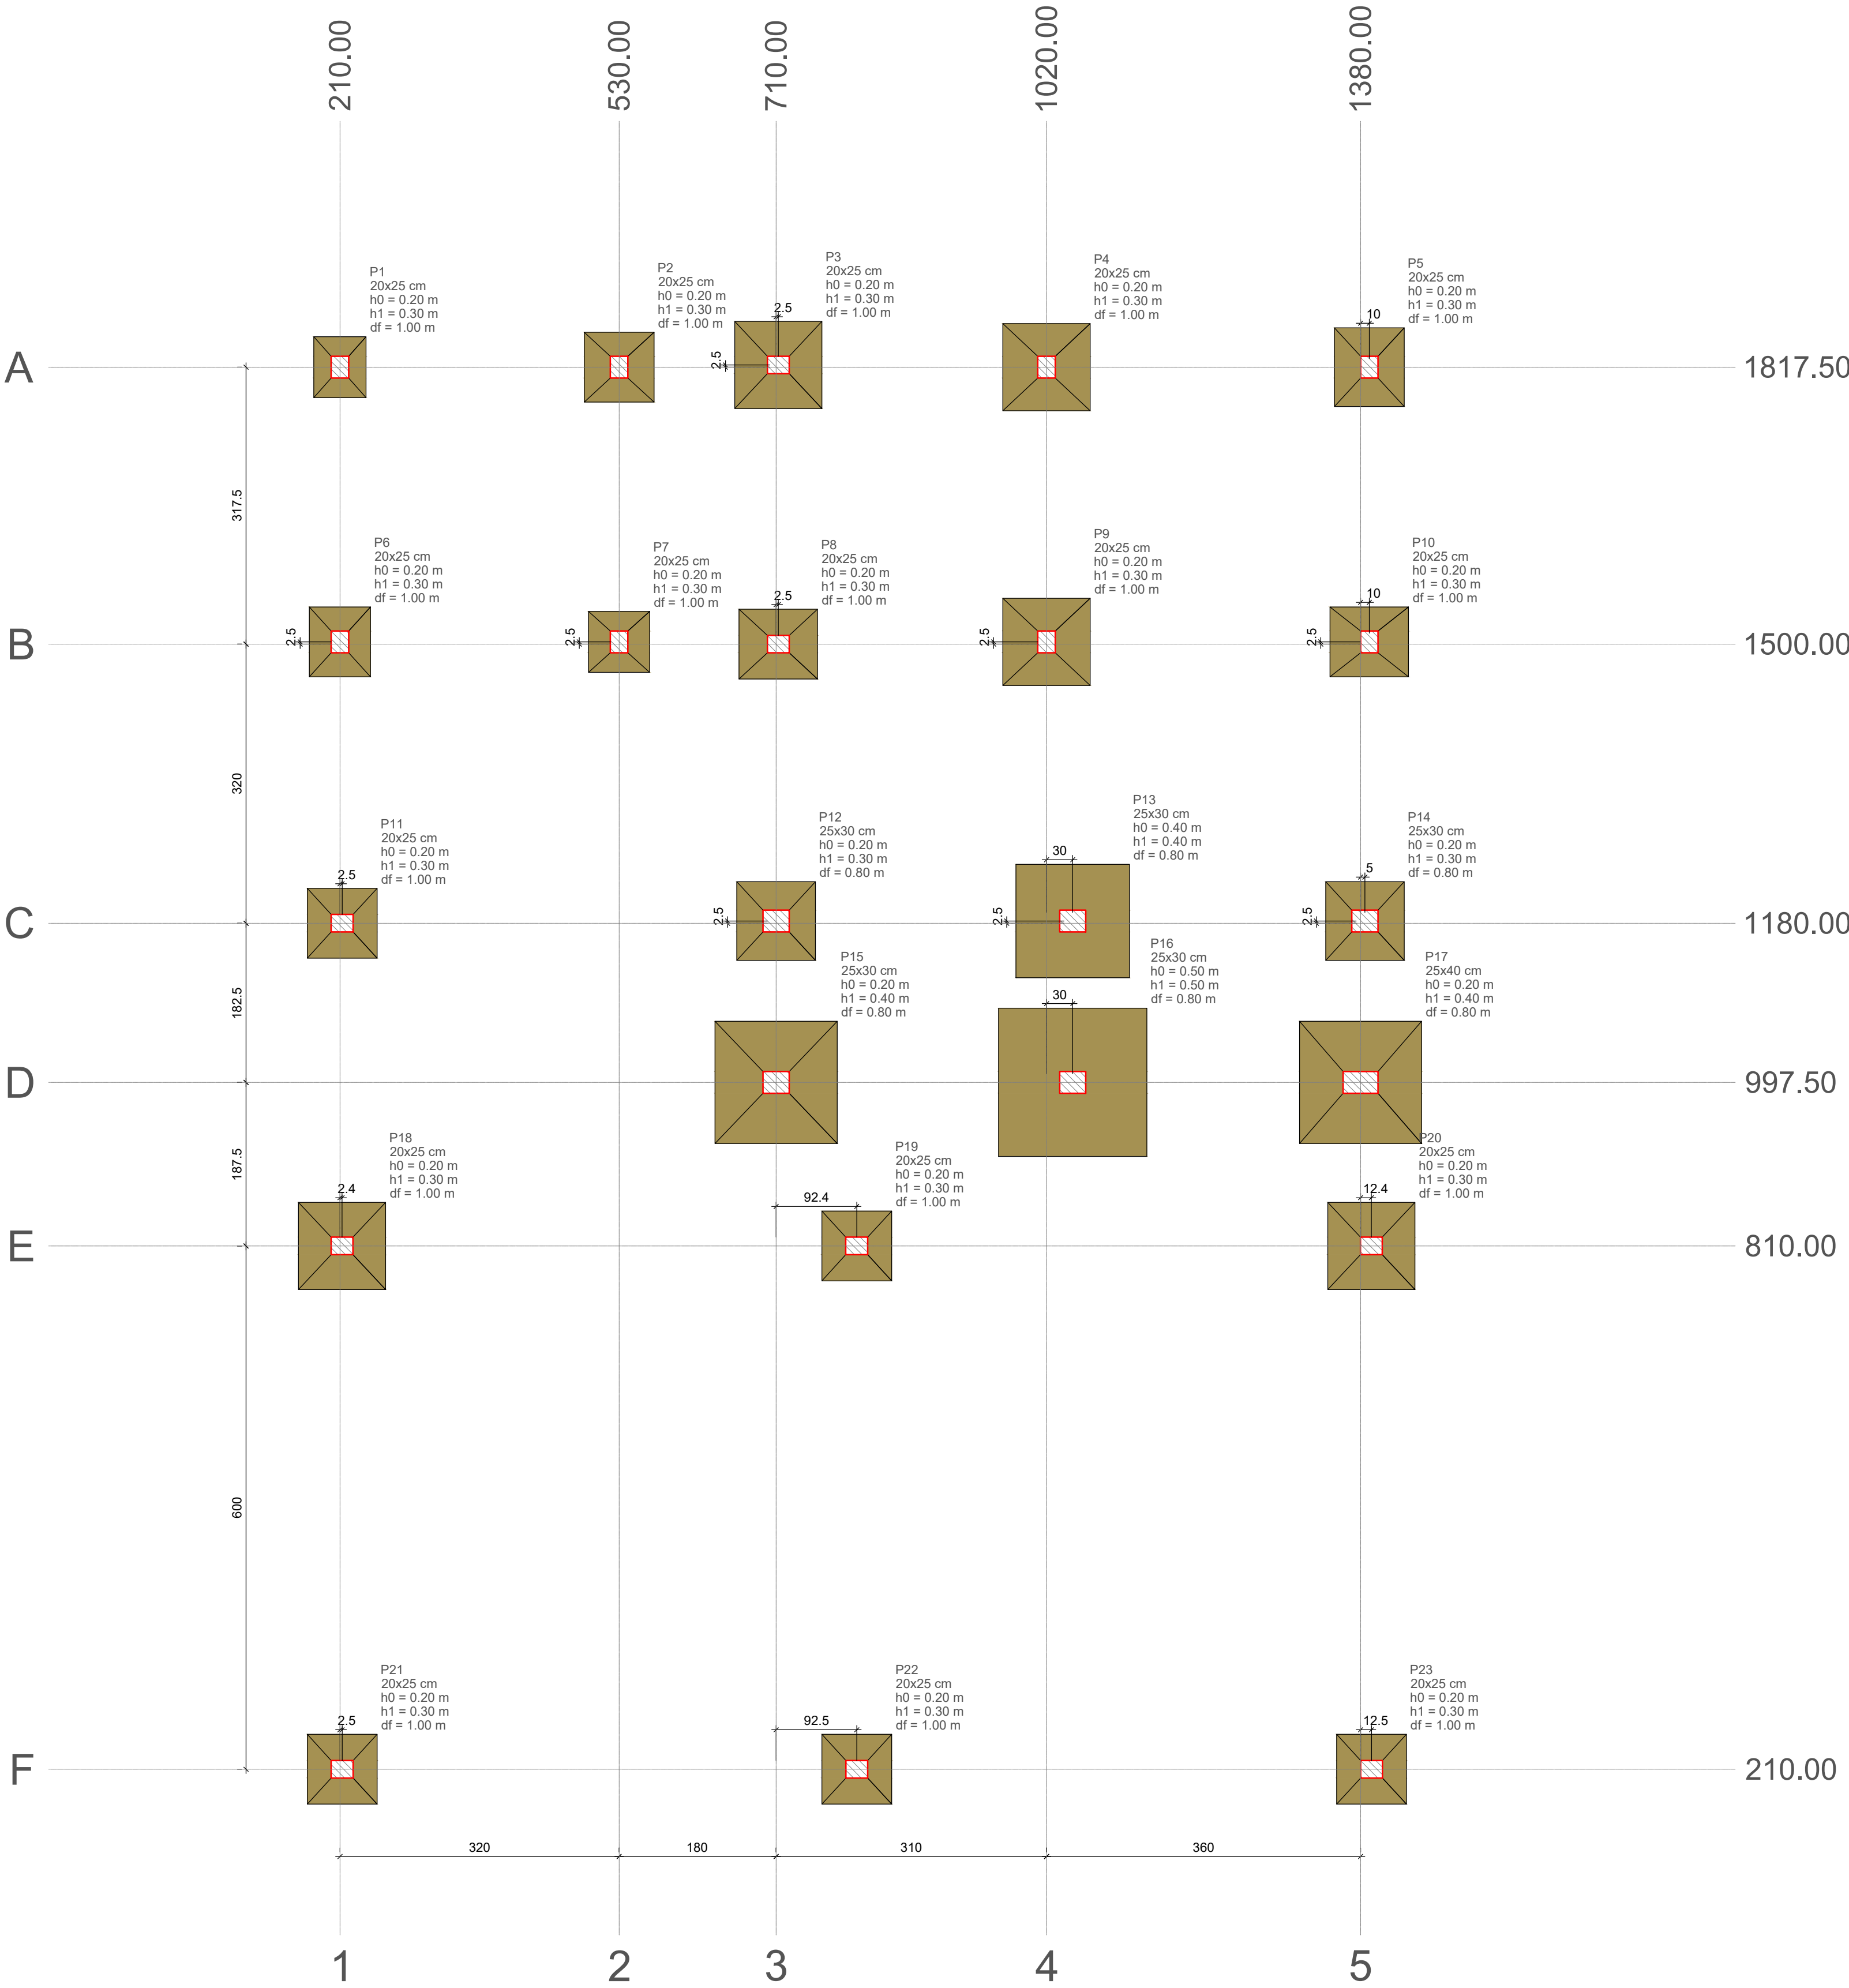

Planta de locação  
escala 1:50

TABELA DE CARGAS

Nome	Seção (cm)	X (cm)	Y (cm)	Carga Máx. (kN)	Carga Min. (kN)	Pilar				Fundação			
						Mx Máximo (kN.m)		My Máximo (kN.m)		Fx Máximo (kN)		Fy Máximo (kN)	
						Positivo	Negativo	Positivo	Negativo	Positivo	Negativo	Positivo	Negativo
P1	20x25	210.00	1817.50	38	36	1	-1	0	-1	0	-4	3	0
P2	20x25	530.00	1817.50	57	52	0	-3	2	-2	3	0	5	0
P3	20x25	712.50	1820.00	76	64	0	-3	1	-1	2	-3	5	0
P4	20x25	1020.00	1817.50	104	86	0	-1	1	-1	0	-4	4	0
P5	20x25	1380.00	1817.50	69	60	0	-2	2	0	4	0	5	0
P6	20x25	210.00	1502.50	52	50	1	-2	1	-1	0	-2	1	-1
P7	20x25	530.00	1502.50	45	39	2	0	2	-2	3	-2	0	-4
P8	20x25	712.50	1500.00	78	64	2	0	1	-3	0	-3	0	-4
P9	20x25	1020.00	1502.50	97	78	2	0	1	-1	1	-3	0	-3
P10	20x25	1380.00	1502.50	79	70	2	0	2	0	5	0	0	-4
P11	20x25	212.50	1180.00	57	56	1	-2	1	-2	0	-5	2	0
P12	25x30	710.00	1182.50	54	51	0	-4	3	0	4	0	4	0
P13	25x30	1050.00	1182.50	38	38	16	0	4	0	4	0	0	-14
P14	25x30	1385.00	1182.50	52	49	0	0	4	0	6	0	3	0
P15	25x30	710.00	997.50	19	15	0	-2	3	0	3	0	3	0
P16	25x30	1050.00	997.50	27	27	0	-21	3	0	4	0	21	0
P17	25x40	1380.00	997.50	25	24	3	0	6	0	7	0	0	-6
P18	20x25	212.38	810.00	77	76	1	0	0	-5	0	-10	0	-2
P19	20x25	802.38	810.00	48	47	0	-3	1	-1	1	-3	5	0
P20	20x25	1392.38	810.00	66	65	0	-2	3	0	8	0	5	0
P21	20x25	212.50	210.00	54	53	1	0	1	-3	0	-3	0	-2
P22	20x25	802.50	210.00	61	60	2	0	2	-1	2	-1	0	-6
P23	20x25	1392.50	210.00	53	52	0	-1	2	-2	2	0	2	0

Os esforços indicados nesta tabela são os valores máximos obtidos pela envoltória de todas as combinações definidas para as fundações. Para análises complementares, deve-se consultar o relatório de esforços na fundação, que apresenta os valores calculados para cada combinação.

Locação no eixo X	
Coordenadas (cm)	Nome
210.00	P1, P6
212.38	P18
212.50	P11, P21
530.00	P2, P7
710.00	P12, P15
712.50	P3, P8
802.38	P19
802.50	P22
1020.00	P4, P9
1050.00	P13, P16
1380.00	P17
1385.00	P14
1390.00	P5, P10
1392.38	P20
1392.50	P23

Locação no eixo Y	
Coordenadas (cm)	Nome
1820.00	P3
1817.50	P1, P2, P4, P5
1502.50	P6, P7, P9, P10
1500.00	P8
1182.50	P12, P13, P14
1180.00	P11
997.50	P15, P16, P17
810.00	P18, P19, P20
210.00	P21, P22, P23

NOTAS

REFERÊNCIAS

ABNT NBR 6118/2014 - PROJETO DE ESTRUTURAS DE CONCRETO ARMADO  
ABNT NBR 6120/2019 - AÇÕES PARA O CÁLCULO DE ESTRUTURAS DE EDIFICAÇÕES  
ABNT NBR 8953/2015 - CONCRETO PARA FINS ESTRUTURAIS  
ABNT NBR 6484/2020 - SONDAJEM DE SIMPLES RECONHECIMENTO COM SPT  
ABNT NBR 6122/2019 - PROJETO E EXECUÇÃO DE FUNDAÇÕES  
ENSAIOS DE SONDAJEM FORNECIDOS PELA CONTRATANTE

CONSIDERAÇÕES GERAIS

1. MEDIDAS DO PROJETO ESTRUTURAL EM CENTÍMETROS  
2. MEDIDAS DAS BITOLAS DE AÇO EM MILÍMETROS INDICADAS EM PLANTA  
3. OS AÇOS UTILIZADOS SÃO CA-50 COM BARRAS NERVURADAS  
4. TODAS AS ARMADURAS DEVEM SER AMARRADAS ENTRE SI COM ARAME RECOZIDO N18 1,25 mm  
5. A COBERTURA MÍNIMA DAS ARMADURAS DEVE ATENDER 4,0 cm  
6. CONCRETO DEVE ATENDER FCK = 25 MPa APÓS 28 DIAS  
7. UTILIZAR ESPACADORES PLÁSTICOS PARA GARANTIA DA COBERTURA MÍNIMA  
8. UTILIZAR ESPACADORES TRELÇADOS (h = 9,0 cm) ENTRE A ARMADURA POSITIVA E NEGATIVA  
9. CONCRETAGEM DA BASE REALIZADA SOBRE LASTRO DE CONCRETO MAGRO ESP = 5,0 cm  
10. CONCRETAGEM COM ADITIVO PLASTIFICANTE PARA MELHORAR A IMPERMEABILIZAÇÃO  
11. CONCRETO BOMBEADO DEVE POSSUIR SLUMP 90 mm +/- 10 mm  
12. CONSUMO DE CIMENTO DEVE ATENDER O MÍNIMO DE 350 Kg/m³  
13. UTILIZAR SOMENTE BRITA 1 NO CONCRETO  
14. ESTACAS DO TIPO BROCA COM ESCAVAÇÃO MANUAL  
15. LIMPEZA E COMPACTAÇÃO DA ÁREA ATÉ A COTA DE -13 cm

QUADRO DE REVISÕES

REVISÃO	DESCRIÇÃO	DATA	DESENHO
1	EMISSÃO	11/08/2023	CAIO

APROVAÇÕES

PROPRIETÁRIO

RESPONSÁVEL TÉCNICO

MUNICÍPIO DE JOINVILLE  
83.169.623/0001-10

CAIO CÉSAR CARDOSO  
185783-6

EQUIPE TÉCNICA DA EMPRESA  
CAIO CÉSAR CARDOSO DA SILVA  
ENGENHEIRO CIVIL  
CREA/SC: 185783-6

PROPRIETÁRIO  
MUNICÍPIO DE JOINVILLE

EDIFICAÇÃO  
E.M. CARLOS HEINS FUNKE

ENDEREÇO  
RUA ADRIANÓPOLIS, S/N, DONA FRANCISCA (PIRABEIRABA) - JOINVILLE/SC

PROJETO  
ESTRUTURAL - AMBIENTE DE ANIMAIS (BovinoCultura)

ARQUIVO  
EST BOVINDCULTURA 30.1123

Data  
11/08/2023

CONTEÚDO  
PLANTA DE LOCAÇÃO / DETALHES

ETAPA  
Projeto


FOLHA  
EST 01/14

ESCALA  
Indicada

Prefeitura Municipal de Joinville| Secretaria da Educação | CNPJ 83.169.623/0001-10  
Rua Itajaí, Nº 390 | CEP 89201-090 - Joinville Fone: (47) 3431-3009| E-mail: caio.silva@joinville.edu.sc.gov.br




S12=S14  
PLANTA  
ESC 1:25

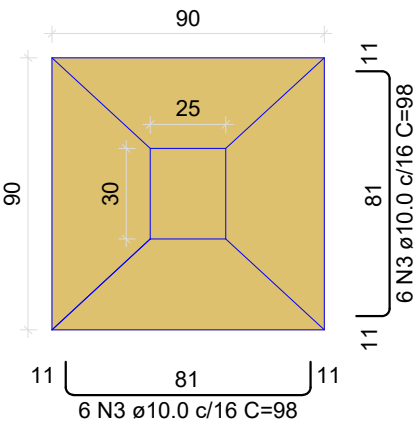


Solo com capacidade de suporte > 150.00 kN/m²  
Solo compactado sobre a sapata  
peso específico > 20.00 kN/m³

CORTE  
ESC 1:25

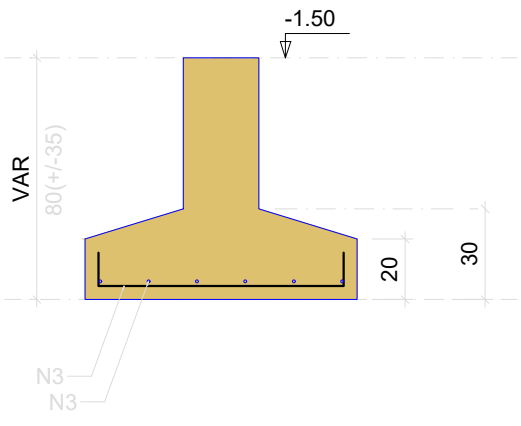


S13  
PLANTA  
ESC 1:25

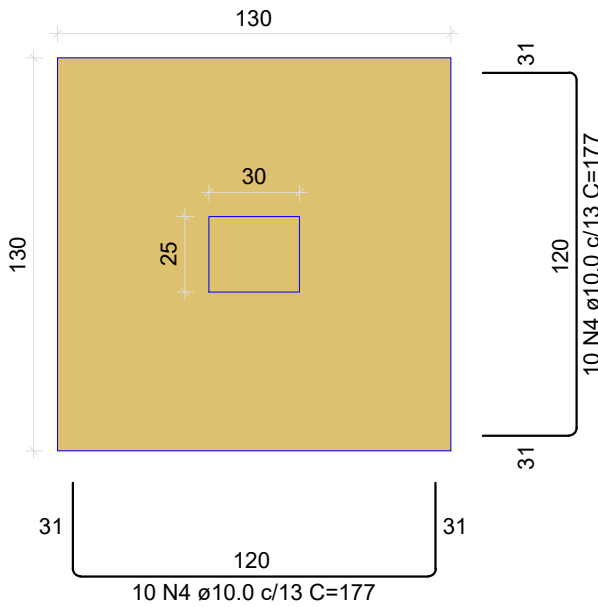


Solo com capacidade de suporte > 150.00 kN/m²  
Solo compactado sobre a sapata  
peso específico > 20.00 kN/m³


CORTE  
ESC 1:25

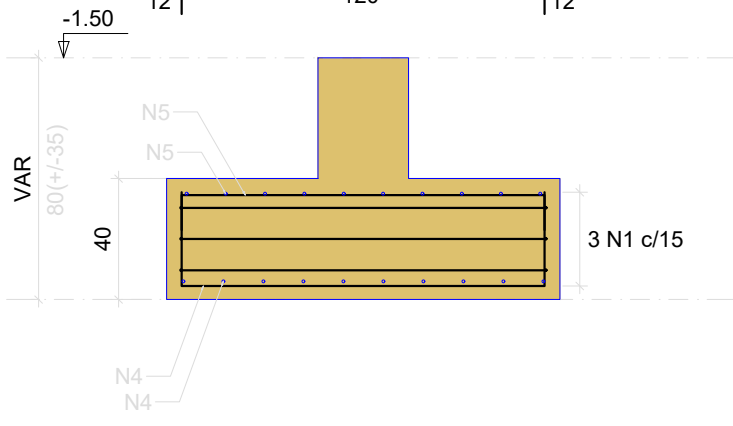

S15  
PLANTA  
ESC 1:25

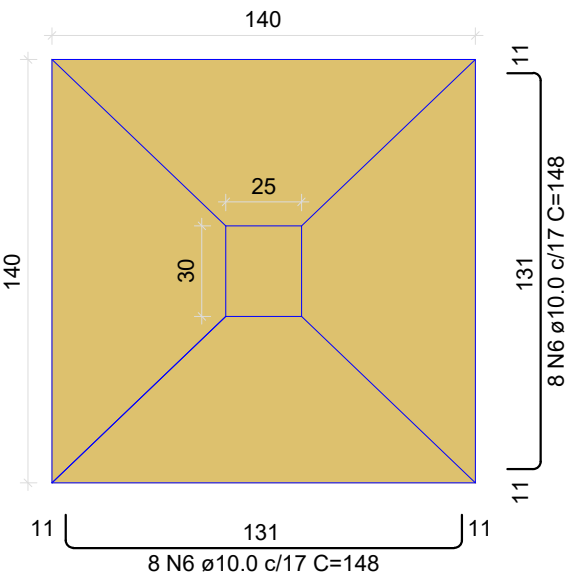


CORTE  
ESC 1:25


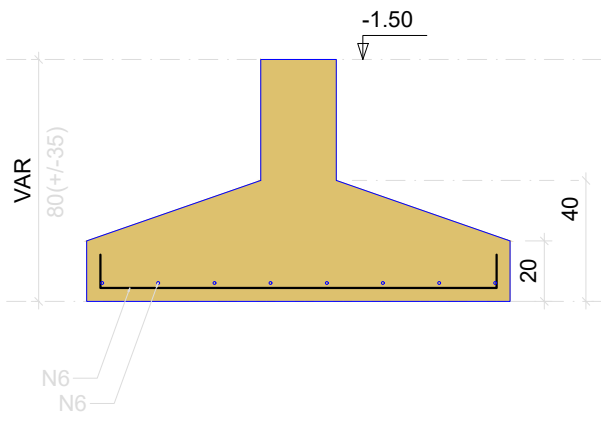


Solo com capacidade de suporte > 150.00 kN/m²  
Solo compactado sobre a sapata  
peso específico > 20.00 kN/m³

S16  
PLANTA  
ESC 1:25

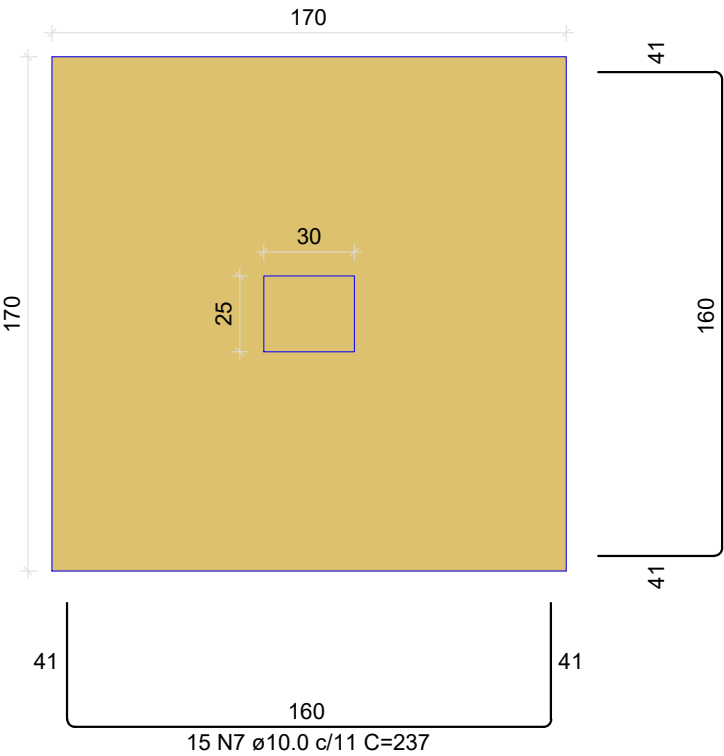


CORTE  
ESC 1:25

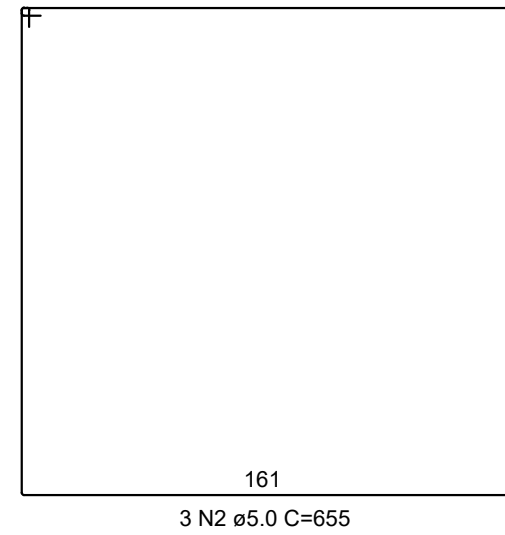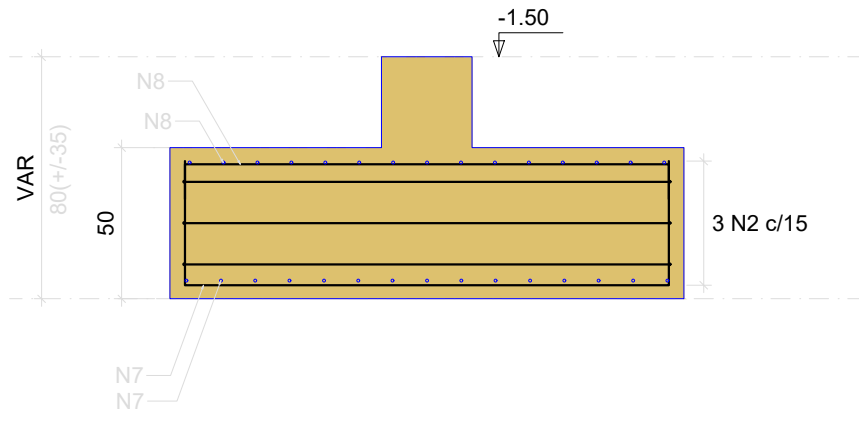


Solo com capacidade de suporte > 150.00 kN/m²  
Solo compactado sobre a sapata  
peso específico > 20.00 kN/m³

S17  
PLANTA  
ESC 1:25

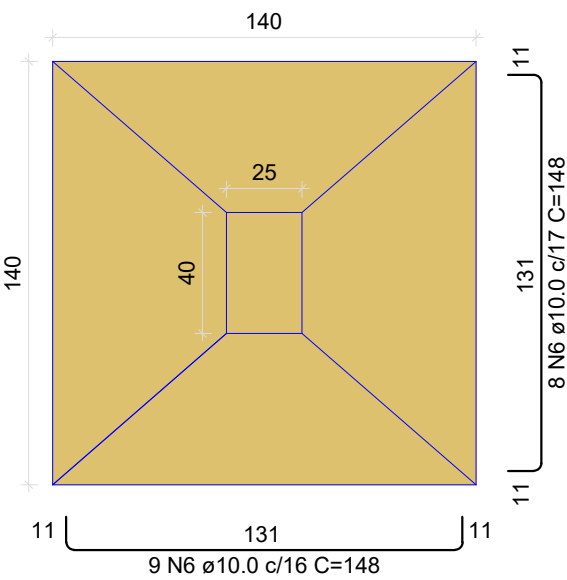

CORTE  
ESC 1:25

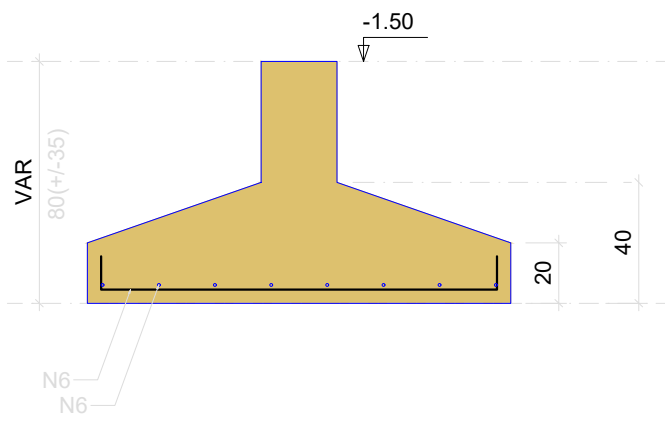

Solo com capacidade de suporte > 150.00 kN/m²  
Solo compactado sobre a sapata  
peso específico > 20.00 kN/m³

RELAÇÃO DO AÇO

AÇO	N	DIAM (mm)	QUANT	C.UNIT (cm)	C.TOTAL (cm)
2xS12 S16	1	5.0	3	495	1485
	2	5.0	3	655	1965
CA50	3	10.0	24	98	2352
	4	10.0	20	177	3540
	5	10.0	20	139	2780
	6	10.0	33	148	4884
	7	10.0	30	237	7110
	8	10.0	30	179	5370

RESUMO DO AÇO

AÇO	DIAM (mm)	C.TOTAL (m)	PESO + 10% (kg)
CA50	10.0	260.4	176.6
CA60	5.0	34.5	5.8
PESO TOTAL (kg)			
CA50		176.6	
CA60		5.8	

Volume de concreto (C-25) = 3.63 m³  
Área de forma = 9.16 m²

REFERÊNCIAS

ABNT NBR 6118/2014 - PROJETO DE ESTRUTURAS DE CONCRETO ARMADO  
ABNT NBR 6120/2019 - AÇÕES PARA O CÁLCULO DE ESTRUTURAS DE EDIFICAÇÕES  
ABNT NBR 8953/2015 - CONCRETO PARA FINS ESTRUTURAIS  
ABNT NBR 6484/2020 - SONDAGEM DE SIMPLS RECONHECIMENTO COM SPT  
ABNT NBR 6122/2019 - PROJETO E EXECUÇÃO DE FUNDAÇÕES  
ENSAIOS DE SONDAGEM FORNECIDOS PELA CONTRATANTE

CONSIDERAÇÕES GERAIS

- MEDIDAS DO PROJETO ESTRUTURAL EM CENTÍMETROS
- MEDIDAS DAS BITOLAS DE AÇO EM MILÍMETROS INDICADAS EM PLANTA
- OS AÇOS UTILIZADOS SÃO CA-50 COM BARRAS NERVURADAS
- TODAS AS ARMADURAS DEVEM SER AMARRADAS ENTRE SI COM ARAME RECOZIDO N18 1,25 mm
- A COBERTURA MÍNIMA DAS ARMADURAS DEVE ATENDER 4,0 cm
- CONCRETO DEVE ATENDER FCK = 25 MPa APÓS 28 DIAS
- UTILIZAR ESPAÇADORES PLÁSTICOS PARA GARANTIA DA COBERTURA MÍNIMA
- UTILIZAR ESPAÇADORES TRELIÇADOS (h = 9,0 cm) ENTRE A ARMADURA POSITIVA E NEGATIVA
- CONCRETAGEM DA BASE REALIZADA SOBRE LASTRO DE CONCRETO MAGRO ESP = 5,0 cm
- CONCRETAGEM COM ADITIVO PLASTIFICANTE PARA MELHORAR A IMPERMEABILIZAÇÃO
- CONCRETO BOMBEADO DEVE POSSUIR SLUMP 90 mm +- 10 mm
- CONSUMO DE CIMENTO DEVE ATENDER O MÍNIMO DE 350 Kg/m³
- UTILIZAR SOMENTE BRITA 1 NO CONCRETO
- ESTACAS DO TIPO BROCA COM ESCAVAÇÃO MANUAL
- LIMPEZA E COMPACTAÇÃO DA ÁREA ATÉ A COTA DE -13 cm

QUADRO DE REVISÕES

REVISÃO	DESCRIÇÃO	DATA	DESENHO
	EMISSION	11/08/2023	CAIO

APROVAÇÕES	
------------	--

PROPRIETÁRIO	RESPONSÁVEL TÉCNICO
MUNICÍPIO DE JOINVILLE 83.169.623/0001-10	CAIO CÉSAR CARDOSO 185783-6


PROPRIETÁRIO	RESPONSÁVEL TÉCNICO
MUNICÍPIO DE JOINVILLE	CAIO CÉSAR CARDOSO DA SILVA ENGENHEIRO CIVIL CREA/SC: 185783-6

EDIFICAÇÃO	E.M. CARLOS HEINS FUNKE
ENDEREÇO	RUA ADRIANÓPOLIS, S/N, DONA FRANCISCA (PIRABEIRABA) - JOINVILLE/SC
PROJETO	ESTRUTURAL - AMBIENTE DE ANIMAIS (Bovino cultura)
CONTEÚDO	DETALHAMENTO SAPATAS - FUNDAÇÃO
ARQUIVO	EST 80VINDCULTURA 30.11.23
ETAPA	Projeto
ESCALA	Indicada
FOLHA	EST 02/14

Prefeitura Municipal de Joinville | Secretaria da Educação | CNPJ 83.169.623/0001-10  
Rua Itajaí, Nº 390 | CEP 89201-090 - Joinville Fone: (47) 3431-3009 | E-mail: caio.silva@joinville.edu.sc.gov.br




S1  
PLANTA  
ESC 1:25

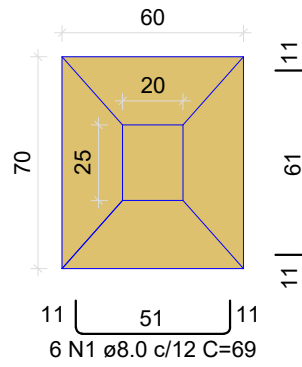


Solo com capacidade de suporte > 150.00 kN/m²  
Solo compactado sobre a sapata  
peso específico > 20.00 kN/m³

CORTE  
ESC 1:25

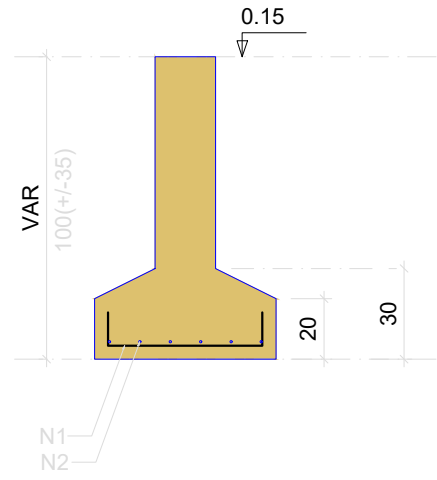


S2=S11=S19=S22  
PLANTA  
ESC 1:25

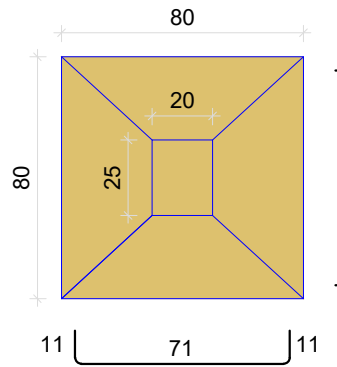


Solo com capacidade de suporte > 150.00 kN/m²  
Solo compactado sobre a sapata  
peso específico > 20.00 kN/m³

CORTE  
ESC 1:25

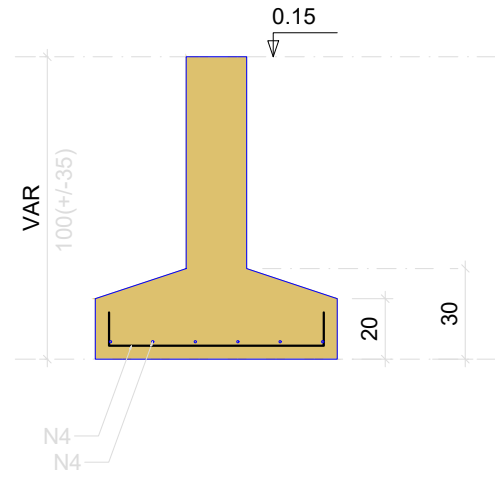


S3=S4=S9=S18=S20  
PLANTA  
ESC 1:25

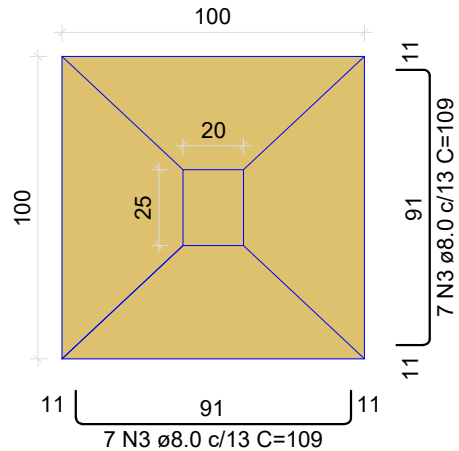


Solo com capacidade de suporte > 150.00 kN/m²  
Solo compactado sobre a sapata  
peso específico > 20.00 kN/m³

CORTE  
ESC 1:25

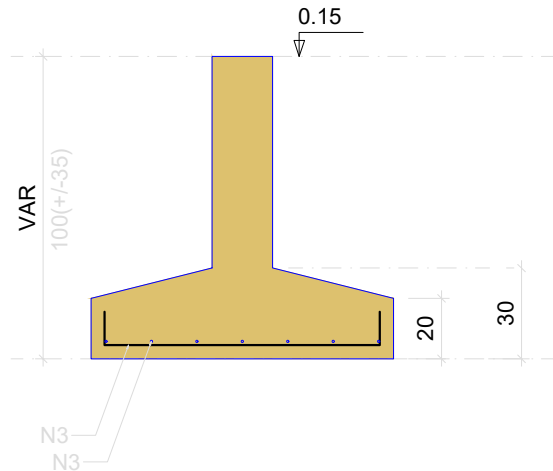


S5=S8  
PLANTA  
ESC 1:25

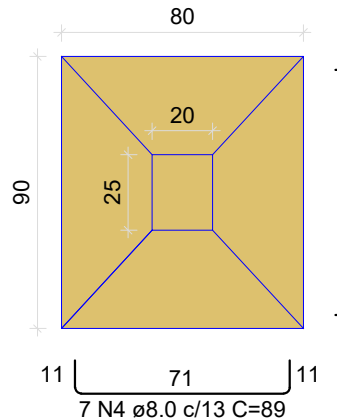


Solo com capacidade de suporte > 150.00 kN/m²  
Solo compactado sobre a sapata  
peso específico > 20.00 kN/m³

CORTE  
ESC 1:25

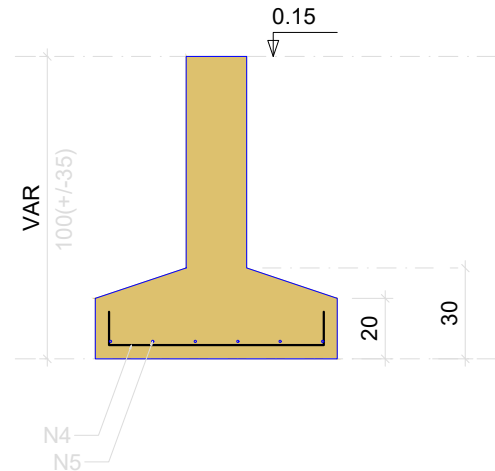


S6  
PLANTA  
ESC 1:25

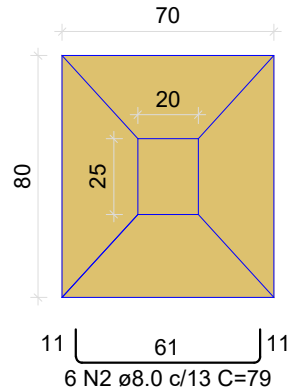


Solo com capacidade de suporte > 150.00 kN/m²  
Solo compactado sobre a sapata  
peso específico > 20.00 kN/m³

CORTE  
ESC 1:25

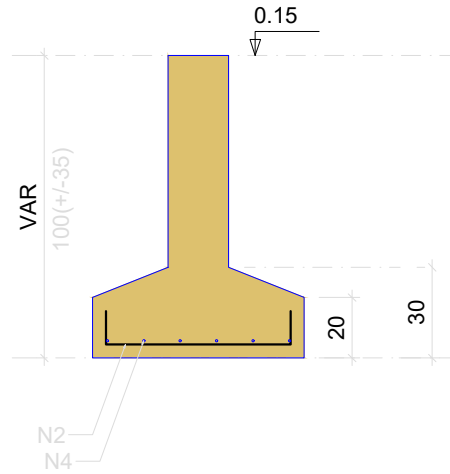


S7  
PLANTA  
ESC 1:25

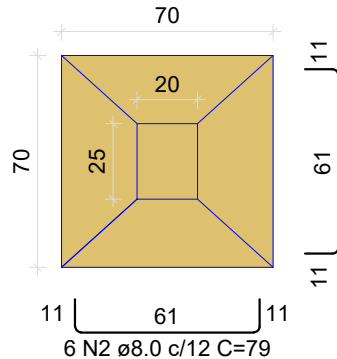


Solo com capacidade de suporte > 150.00 kN/m²  
Solo compactado sobre a sapata  
peso específico > 20.00 kN/m³

CORTE  
ESC 1:25

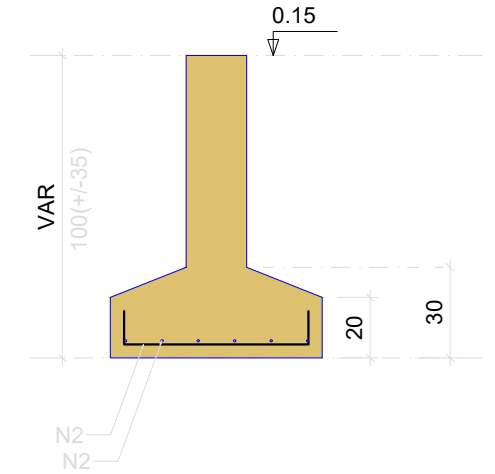


S10  
PLANTA  
ESC 1:25

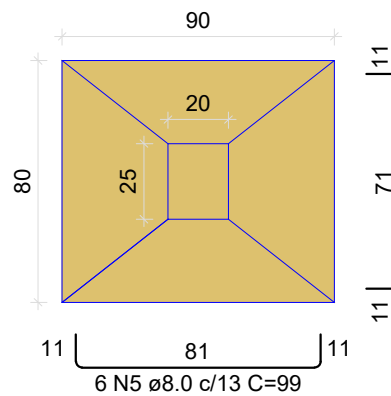


Solo com capacidade de suporte > 150.00 kN/m²  
Solo compactado sobre a sapata  
peso específico > 20.00 kN/m³

CORTE  
ESC 1:25

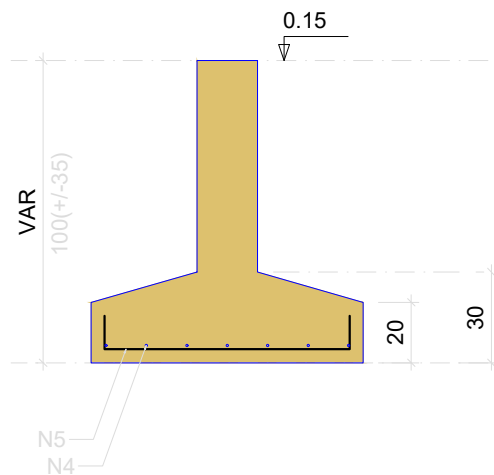


S21=S23  
PLANTA  
ESC 1:25

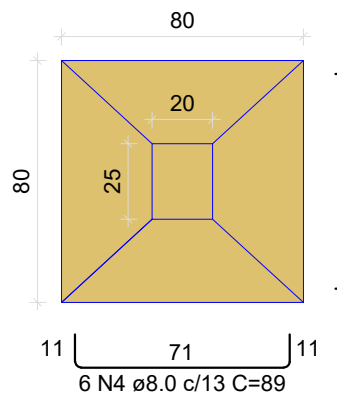

Solo com capacidade de suporte > 150.00 kN/m²  
Solo compactado sobre a sapata  
peso específico > 20.00 kN/m³

CORTE  
ESC 1:25

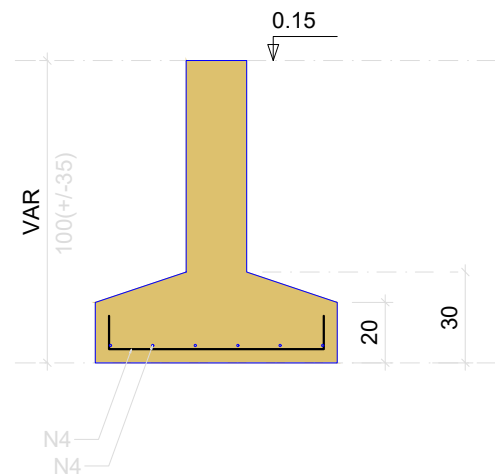

## RELAÇÃO DO AÇO

AÇO	N	DIAM (mm)	QUANT	C.UNIT (cm)	C.TOTAL (cm)
CA50	1	8.0	6	69	414
	2	8.0	24	79	1896
	3	8.0	70	109	7630
	4	8.0	99	89	8811
	5	8.0	18	99	1782

## RESUMO DO AÇO

AÇO	DIAM (mm)	C.TOTAL (m)	PESO + 10% (kg)
CA50	8.0	205.3	89.1
PESO TOTAL (kg)			
CA50	89.1		

Volume de concreto (C-25) = 3.05 m³  
Área de forma = 11.56 m²

## REFERÊNCIAS

ABNT NBR 6118/2014 - PROJETO DE ESTRUTURAS DE CONCRETO ARMADO  
ABNT NBR 6120/2019 - AÇÕES PARA O CÁLCULO DE ESTRUTURAS DE EDIFICAÇÕES  
ABNT NBR 8953/2015 - CONCRETO PARA FINS ESTRUTURAIS  
ABNT NBR 6484/2020 - SONDAGEM DE SIMPLIS RECONHECIMENTO COM SPT  
ABNT NBR 6122/2019 - PROJETO E EXECUÇÃO DE FUNDAÇÕES  
ENSAIOS DE SONDAGEM FORNECIDOS PELA CONTRATANTE

## CONSIDERAÇÕES GERAIS

- MEDIDAS DO PROJETO ESTRUTURAL EM CENTÍMETROS
- MEDIDAS DAS BITOLAS DE AÇO EM MILÍMETROS INDICADAS EM PLANTA
- OS AÇOS UTILIZADOS SÃO CA-50 COM BARRAS NERVURADAS
- TODAS AS ARMADURAS DEVEM SER AMARRADAS ENTRE SI COM ARAME RECOZIDO N18 1,25 mm
- A COBERTURA MÍNIMA DAS ARMADURAS DEVE ATENDER 4,0 cm
- CONCRETO DEVE ATENDER FCK = 25 MPa APÓS 28 DIAS
- UTILIZAR ESPAÇADORES PLÁSTICOS PARA GARANTIA DA COBERTURA MÍNIMA
- UTILIZAR ESPAÇADORES TRELIÇADOS (h = 9,0 cm) ENTRE A ARMADURA POSITIVA E NEGATIVA
- CONCRETAGEM DA BASE REALIZADA SOBRE LASTRO DE CONCRETO MAGRO ESP = 5,0 cm
- CONCRETAGEM COM ADITIVO PLASTIFICANTE PARA MELHORAR A IMPERMEABILIZAÇÃO
- CONCRETO BOMBEADO DEVE POSSUIR SLUMP 90 mm +/- 10 mm
- CONSUMO DE CIMENTO DEVE ATENDER O MÍNIMO DE 350 Kg/m³
- UTILIZAR SOMENTE BRITA 1 NO CONCRETO
- ESTACAS DO TIPO BROCA COM ESCAVAÇÃO MANUAL
- LIMPEZA E COMPACTAÇÃO DA ÁREA ATÉ A COTA DE -13 cm

## QUADRO DE REVISÕES


REVISÃO	DESCRIÇÃO	DATA	DESENHO
	EMISSION	11/08/2023	CAIO

APROVAÇÕES	
------------	--

PROPRIETÁRIO	RESPONSÁVEL TÉCNICO
MUNICÍPIO DE JOINVILLE 83.169.623/0001-10	CAIO CÉSAR CARDOSO 185783-6

EQUIPE TÉCNICA DA EMPRESA CAIO CÉSAR CARDOSO DA SILVA ENGENHEIRO CIVIL CREA/SC: 185783-6
---

PROPRIETÁRIO	MUNICÍPIO DE JOINVILLE
EDIFICAÇÃO	E.M. CARLOS HEINS FUNKE
ENDEREÇO	RUA ADRIANÓPOLIS, S/N, DONA FRANCISCA (PIRABEIRABA) - JOINVILLE/SC
PROJETO	ESTRUTURAL - AMBIENTE DE ANIMAIS (Bovinocultura)
CONTEÚDO	DETALHAMENTO SAPATAS - BALDRAME
ARQUIVO	EST 80VINDCULTURA 30.11.23
ETAPA	Projeto
ESCALA	Indicada
FOLHA	EST 03/14

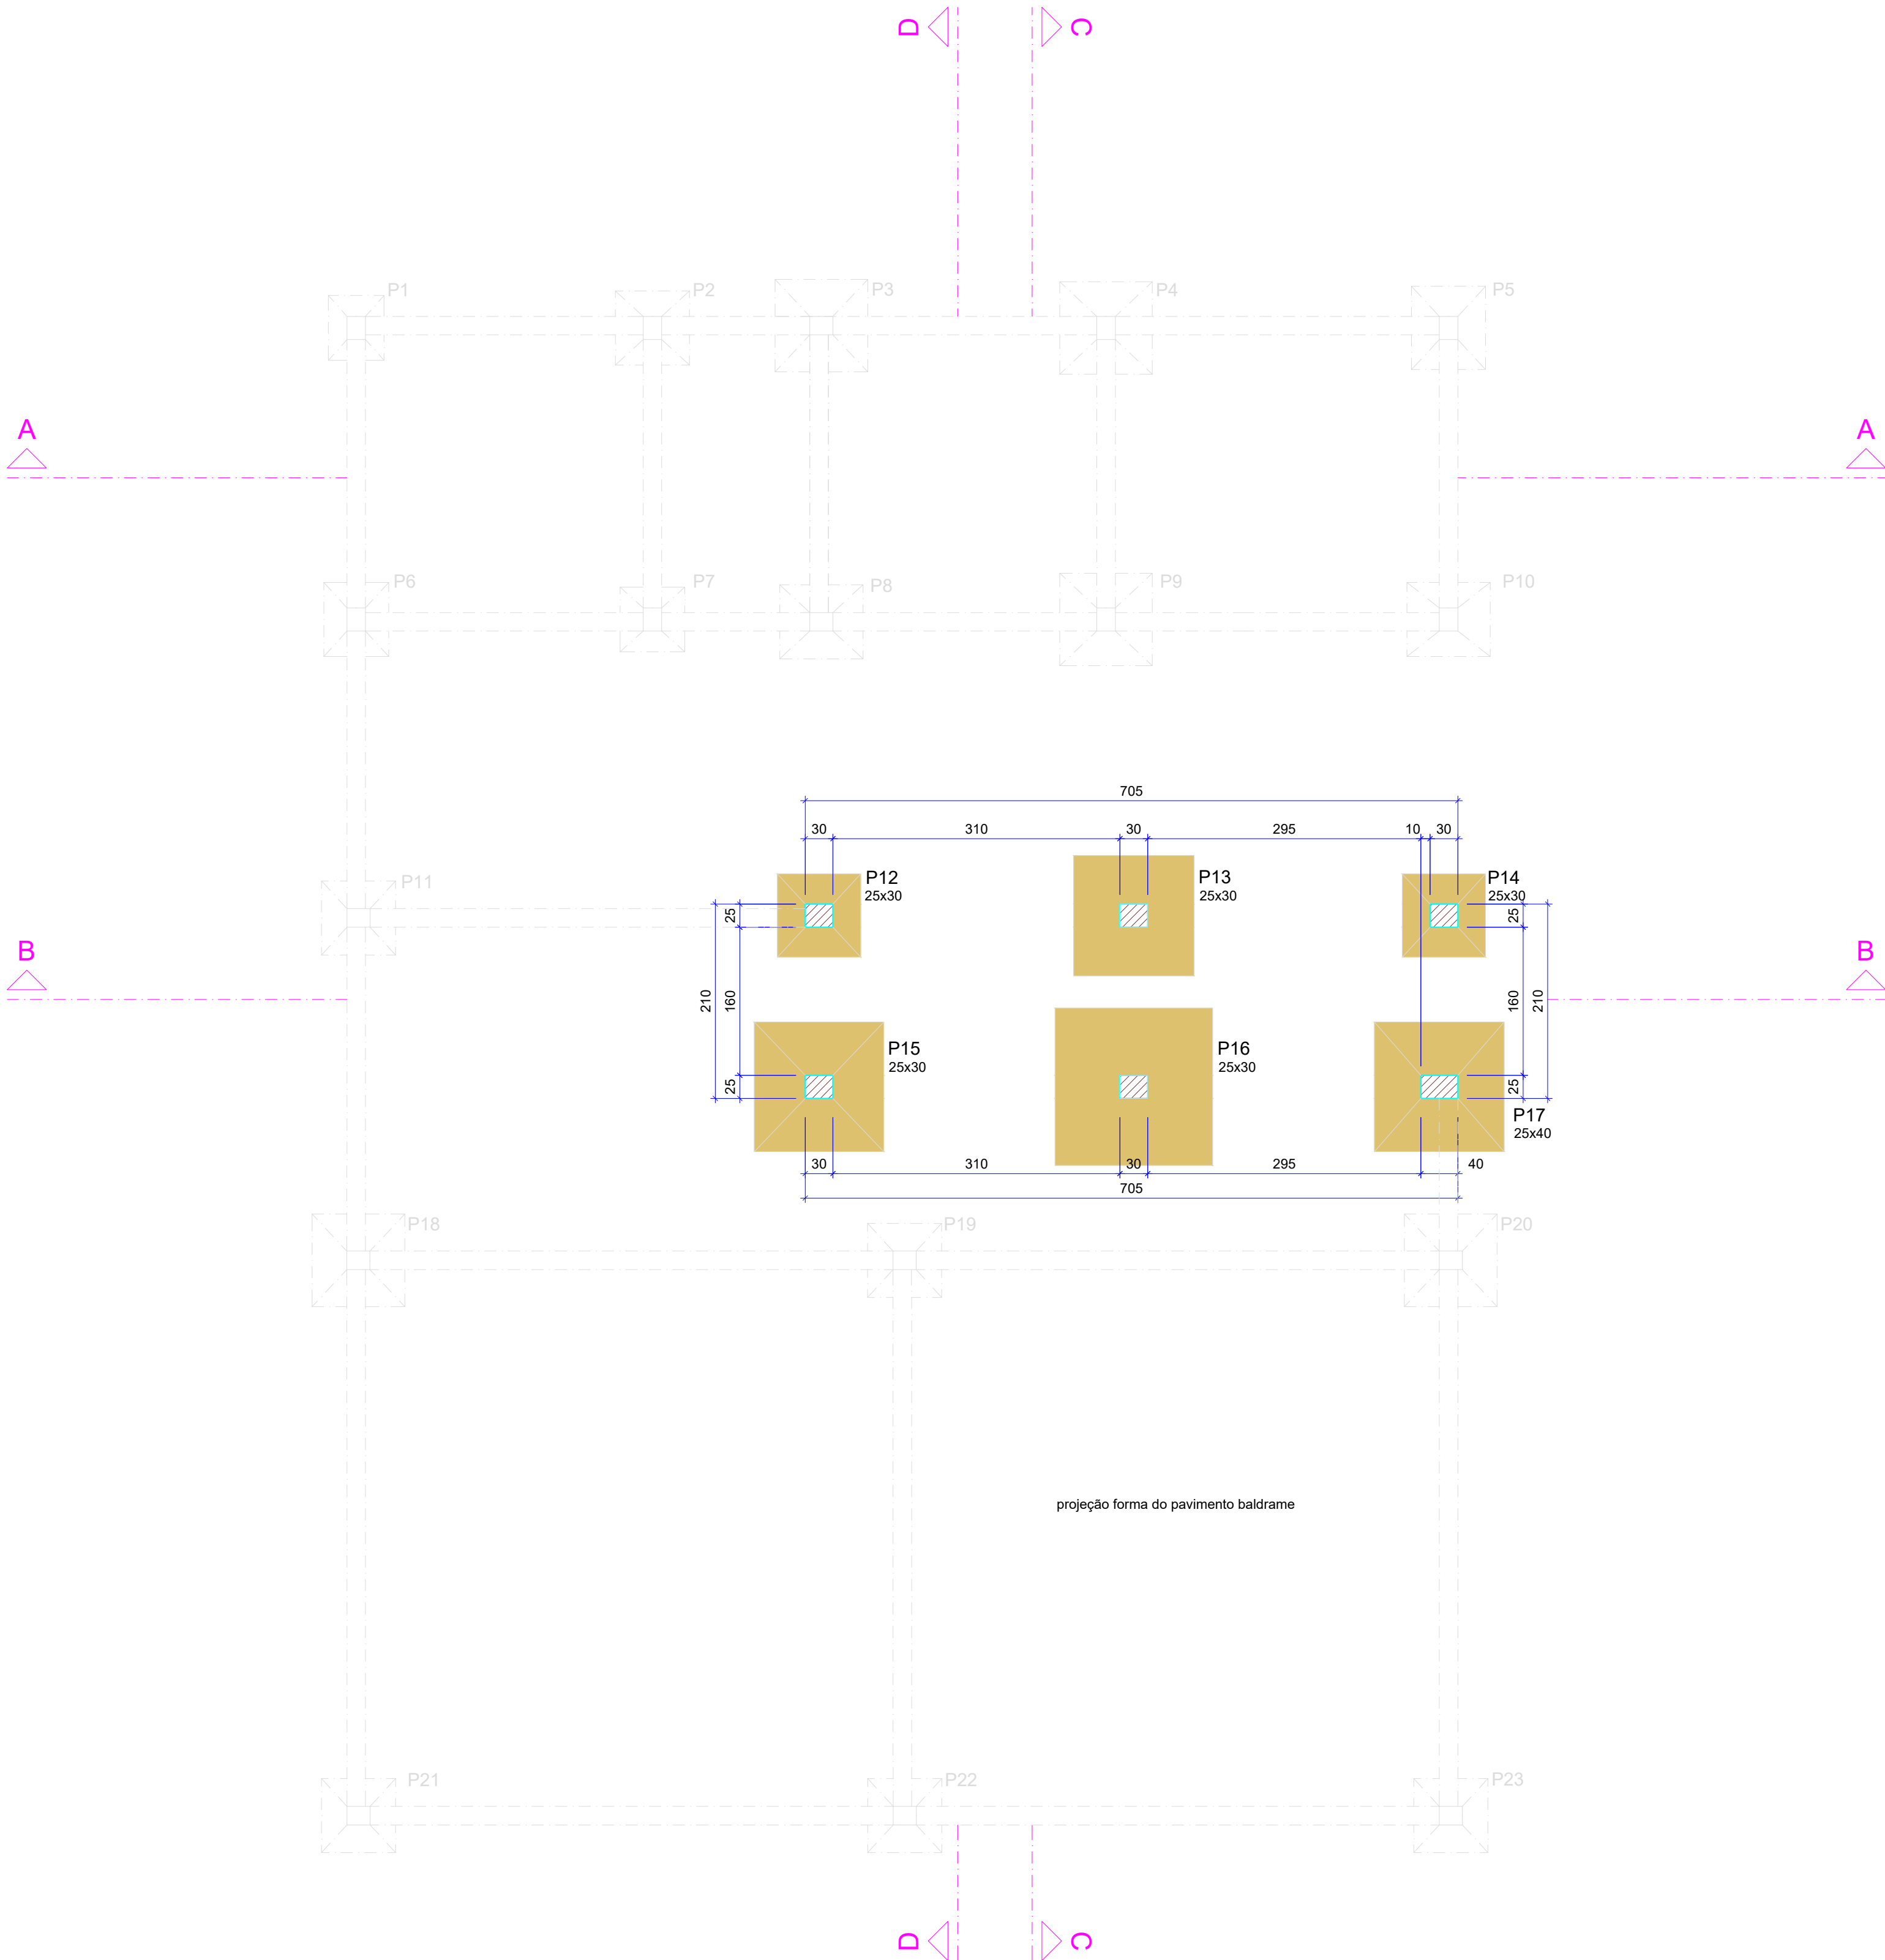

Forma do pavimento FUNDAÇÃO (Nível -1.50)

escala 1:50

Legenda dos pilares	
	Pilar que passa

Pilares			
Nome	Seção (cm)	Elevação (m)	Nível (m)
P12	25x30	0.00	-1.50
P13	25x30	0.00	-1.50
P14	25x30	0.00	-1.50
P15	25x30	0.00	-1.50
P16	25x30	0.00	-1.50
P17	25x40	0.00	-1.50

Características dos materiais	
fck (MPa)	Ecs (MPa)
25	24150

Dimensão máxima do agregado = 19 mm

Legenda dos pilares	
	Pilar que passa

REFERÊNCIAS

ABNT NBR 6118/2014 - PROJETO DE ESTRUTURAS DE CONCRETO ARMADO  
ABNT NBR 6120/2019 - AÇÕES PARA O CÁLCULO DE ESTRUTURAS DE EDIFICAÇÕES  
ABNT NBR 8953/2015 - CONCRETO PARA FINS ESTRUTURAIS  
ABNT NBR 6484/2020 - SONDAÇÃO DE SIMPLER RECONHECIMENTO COM SP  
ABNT NBR 6122/2019 - PROJETO E EXECUÇÃO DE FUNDAÇÕES  
ENSAIOS DE SONDAGEM FORNECIDOS PELA CONTRATANTE


CONSIDERAÇÕES GERAIS

- MEDIDAS DO PROJETO ESTRUTURAL EM CENTÍMETROS
- MEDIDAS DAS BITOLAS DE AÇO EM MILÍMETROS INDICADAS EM PLANTA
- OS AÇOS UTILIZADOS SÃO CA-50 COM BARRAS NERVURADAS
- TODAS AS ARMADURAS DEVEM SER AMARRADAS ENTRE SI COM ARAME RECOZIDO N18 1,25 mm
- A COBERTURA MÍNIMA DAS ARMADURAS DEVE ATENDER 4,0 cm
- CONCRETO DEVE ATENDER FCK = 25 MPa APÓS 28 DIAS
- UTILIZAR ESPAÇADORES PLÁSTICOS PARA GARANTIA DA COBERTURA MÍNIMA
- UTILIZAR ESPAÇADORES TRELÇADOS (h = 9,0 cm) ENTRE A ARMADURA POSITIVA E NEGATIVA
- CONCRETAGEM DA BASE REALIZADA SOBRE LASTRO DE CONCRETO MAGRO ESP = 5,0 cm
- CONCRETAGEM COM ADITIVO PLASTIFICANTE PARA MELHORAR A IMPERMEABILIZAÇÃO
- CONCRETO BOMBEADO DEVE POSSUIR SLUMP 90 mm +/- 10 mm
- CONSUMO DE CIMENTO DEVE ATENDER O MÍNIMO DE 350 Kg/m³
- UTILIZAR SOMENTE BRITA 1 NO CONCRETO
- ESTACAS DO TIPO BROCA COM ESCAVAÇÃO MANUAL
- LIMPEZA E COMPACTAÇÃO DA ÁREA ATÉ A COTA DE -13 cm

QUADRO DE REVISÕES			
REVISÃO	DESCRIÇÃO	DATA	DESENHO
	EMISSÃO	11/08/2023	CAIO

APROVAÇÕES	


PROPRIETÁRIO	RESPONSÁVEL TÉCNICO
<div>MUNICÍPIO DE JOINVILLE</div> <div>83169.623/0001-10</div>	<div>CAIO CÉSAR CARDOSO</div> <div>185783-6</div>



EQUIPE TÉCNICA DA EMPRESA  
CAIO CÉSAR CARDOSO DA SILVA  
ENGENHEIRO CIVIL  
CREA/SC: 185783-6

PROPRIETÁRIO	MUNICÍPIO DE JOINVILLE		
EDIFICAÇÃO	E.M. CARLOS HEINS FUNKE		
ENDEREÇO	RUA ADRIANÓPOLIS, S/N, DONA FRANCISCA (PIRABEIRABA) - JOINVILLE/SC		
PROJETO	ESTRUTURAL - AMBIENTE DE ANIMAIS (Bovinocultura)	ARQUIVO	EST BOVINOCULTURA 30.11.23
CONTEÚDO	PLANTA DE FORMA - FUNDAÇÃO	ETAPA	Projeto
		ESCALA	Indicada
		FOLHA	EST 04/14

Prefeitura Municipal de Joinville | Secretaria da Educação | CNPJ 83.169.623/0001-10  
Rua Itajaí, Nº 390 | CEP 89201-090 - Joinville | Fone: (47) 3431-3009 | E-mail: caio.silva@joinville.edu.sc.gov.br

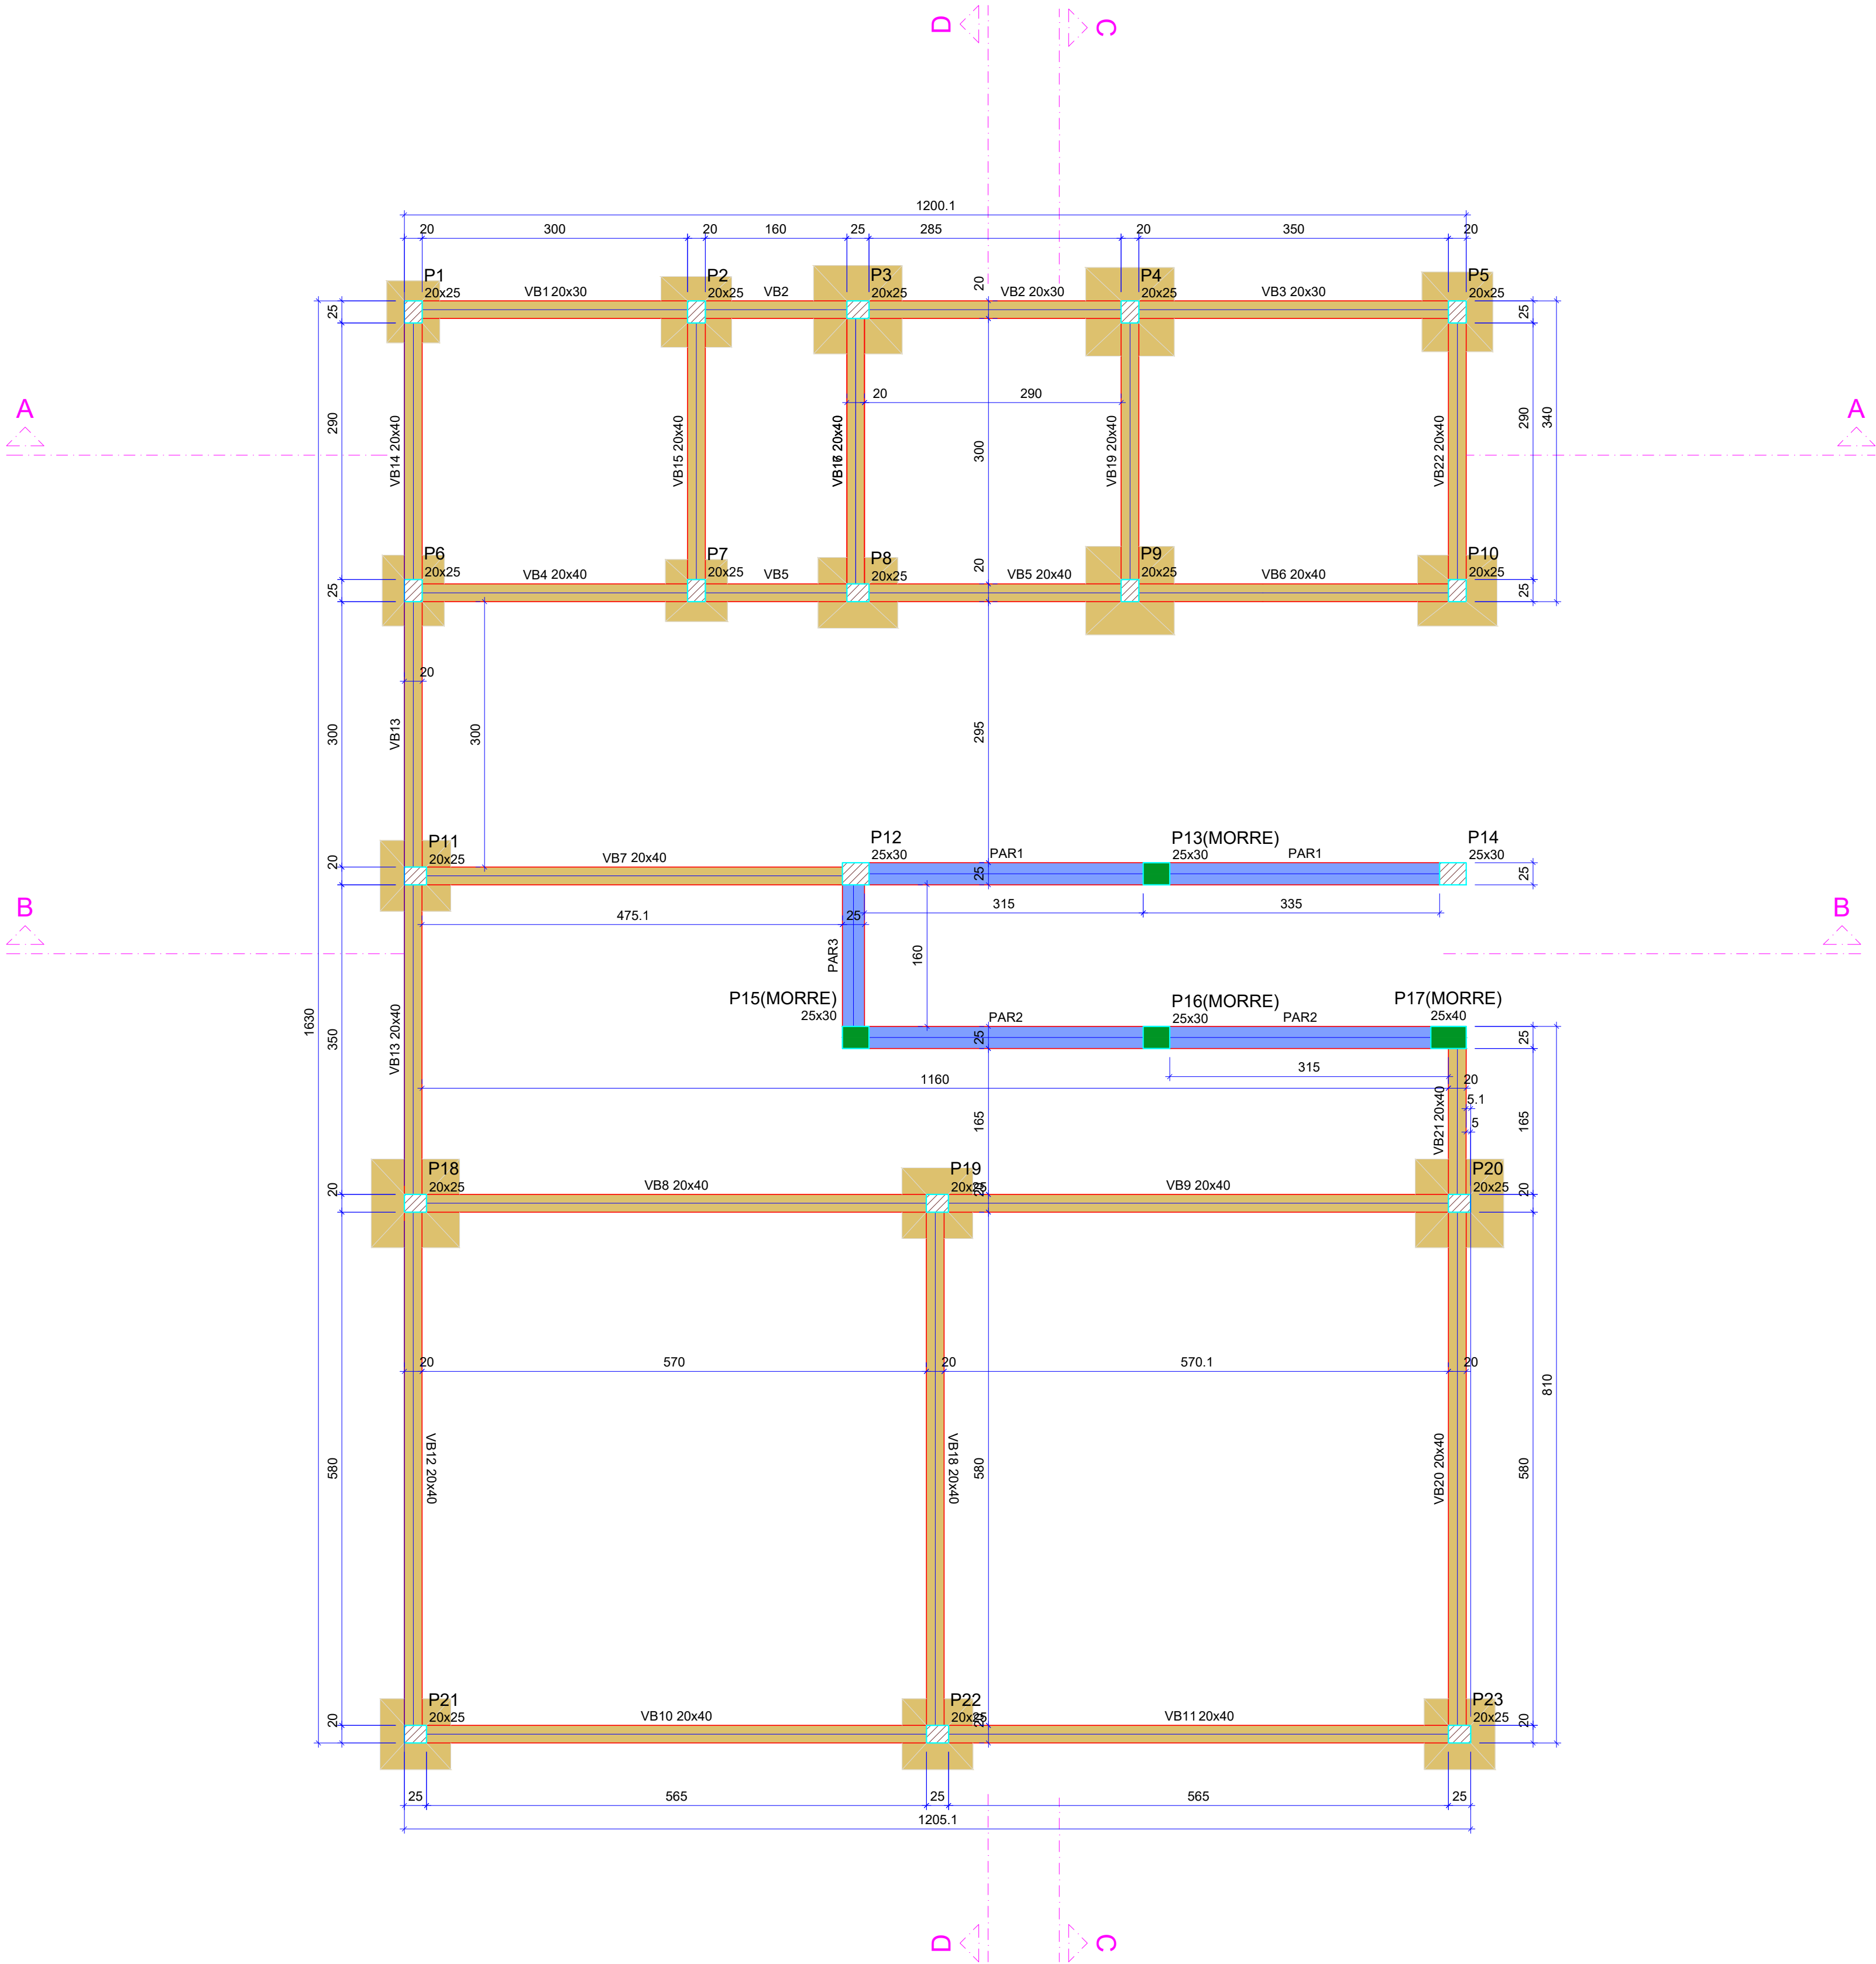

Forma do pavimento BALDRAME (Nível 0.15)

escala 1:50

Legenda das vigas e paredes	
	Viga
	Parede de concreto

Legenda dos pilares	
	Pilar que morre
	Pilar que passa

Vigas			
Nome	Seção (cm)	Elevação (m)	Nível (m)
VB1	20x30	0.00	0.15
VB2	20x30	0.00	0.15
VB3	20x30	0.00	0.15
VB4	20x40	0.00	0.15
VB5	20x40	0.00	0.15
VB6	20x40	0.00	0.15
VB7	20x40	0.00	0.15
VB8	20x40	0.00	0.15
VB9	20x40	0.00	0.15
VB10	20x40	0.00	0.15
VB11	20x40	0.00	0.15
VB12	20x40	0.00	0.15
VB13	20x40	0.00	0.15
VB14	20x40	0.00	0.15
VB15	20x40	0.00	0.15
VB16	20x40	0.00	0.15
VB17	20x40	0.00	0.15
VB18	20x40	0.00	0.15
VB19	20x40	0.00	0.15
VB20	20x40	0.00	0.15
VB21	20x40	0.00	0.15
VB22	20x40	0.00	0.15

Pilares			
Nome	Seção (cm)	Elevação (m)	Nível (m)
P1	20x25	0.00	0.15
P2	20x25	0.00	0.15
P3	20x25	0.00	0.15
P4	20x25	0.00	0.15
P5	20x25	0.00	0.15
P6	20x25	0.00	0.15
P7	20x25	0.00	0.15
P8	20x25	0.00	0.15
P9	20x25	0.00	0.15
P10	20x25	0.00	0.15
P11	20x25	0.00	0.15
P12	25x30	0.00	0.15
P13	25x30	0.00	0.15
P14	25x30	0.00	0.15
P15	25x30	0.00	0.15
P16	25x30	0.00	0.15
P17	25x40	0.00	0.15
P18	20x25	0.00	0.15
P19	20x25	0.00	0.15
P20	20x25	0.00	0.15
P21	20x25	0.00	0.15
P22	20x25	0.00	0.15
P23	20x25	0.00	0.15

Características dos materiais	
fck (MPa)	Ecs (MPa)
25	24150

Dimensão máxima do agregado = 19 mm

REFERÊNCIAS

ABNT NBR 6118/2014 - PROJETO DE ESTRUTURAS DE CONCRETO ARMADO  
ABNT NBR 6120/2019 - AÇÕES PARA O CÁLCULO DE ESTRUTURAS DE EDIFICAÇÕES  
ABNT NBR 8953/2015 - CONCRETO PARA FINS ESTRUTURAIS  
ABNT NBR 6484/2020 - SONDAGEM DE SIMPLES RECONHECIMENTO COM SPT  
ABNT NBR 6122/2019 - PROJETO E EXECUÇÃO DE FUNDAÇÕES  
ENSAIOS DE SONDAGEM FORNECIDOS PELA CONTRATANTE

CONSIDERAÇÕES GERAIS

1. MEDIDAS DO PROJETO ESTRUTURAL EM CENTÍMETROS  
2. MEDIDAS DAS BITOLAS DE AÇO EM MILÍMETROS INDICADAS EM PLANTA  
3. OS AÇOS UTILIZADOS SÃO CA-50 COM BARRAS NERVURADAS  
4. TODAS AS ARMADURAS DEVEM SER AMARRADAS ENTRE SI COM ARAME RECOZIDO N18 1,25 mm  
5. A COBERTURA MÍNIMA DAS ARMADURAS DEVE ATENDER 4,0 cm  
6. CONCRETO DEVE ATENDER FCK = 25 MPa APÓS 28 DIAS  
7. UTILIZAR ESPAÇADORES PLÁSTICOS PARA GARANTIA DA COBERTURA MÍNIMA  
8. UTILIZAR ESPAÇADORES TRELICADOS (h = 9,0 cm) ENTRE A ARMADURA POSITIVA E NEGATIVA  
9. CONCRETAGEM DA BASE REALIZADA SOBRE LASTRO DE CONCRETO MAGRO ESP = 5,0 cm  
10. CONCRETAGEM COM ADITIVO PLASTIFICANTE PARA MELHORAR A IMPERMEABILIZAÇÃO  
11. CONCRETO BOMBADO DEVE POSSUIR SLUMP 90 mm +/- 10 mm  
12. CONSUMO DE CIMENTO DEVE ATENDER O MÍNIMO DE 350 Kg/m³  
13. UTILIZAR SOMENTE BRITA 1 NO CONCRETO  
14. ESTACAS DO TIPO BROCA COM ESCAVAÇÃO MANUAL  
15. LIMPEZA E COMPACTAÇÃO DA ÁREA ATÉ A COTA DE -13 cm

QUADRO DE REVISÕES

REVISÃO	DESCRIÇÃO	DATA	DESENHO
1	EMISSÃO	11/08/2023	CAIO

APROVAÇÕES

PROPRIETÁRIO

RESPONSÁVEL TÉCNICO

MUNICÍPIO DE JOINVILLE  
83.169.623/0001-10

CAIO CÉSAR CARDOSO  
185783-6

EQUIPE TÉCNICA DA EMPRESA  
CAIO CÉSAR CARDOSO DA SILVA  
ENGENHEIRO CIVIL  
CREA/SC: 185783-6

PROPRIETÁRIO

MUNICÍPIO DE JOINVILLE

EDIFICAÇÃO

E.M. CARLOS HEINS FUNKE

ENDEREÇO

RUA ADRIANÓPOLIS, S/N, DONA FRANCISCA (PIRABEIRABA) - JOINVILLE/SC

PROJETO

ESTRUTURAL - AMBIENTE DE ANIMAIS (Bovinocultura)

ARQUIVO

EST BOVINOCULTURA 30.11.23

Data

11/08/2023

CONTEÚDO

PLANTA DE FORMAS - BALDRAME

ETAPA

Projeto

FOLHA


EST 05/14

ESCALA

Indicada

Prefeitura Municipal de Joinville | Secretaria da Educação | CNPJ 83.169.623/0001-10  
Rua Itajaí, Nº 390 | CEP 89201-090 - Joinville | Fone: (47) 3431-3009 | E-mail: caio.silva@joinville.edu.sc.gov.br



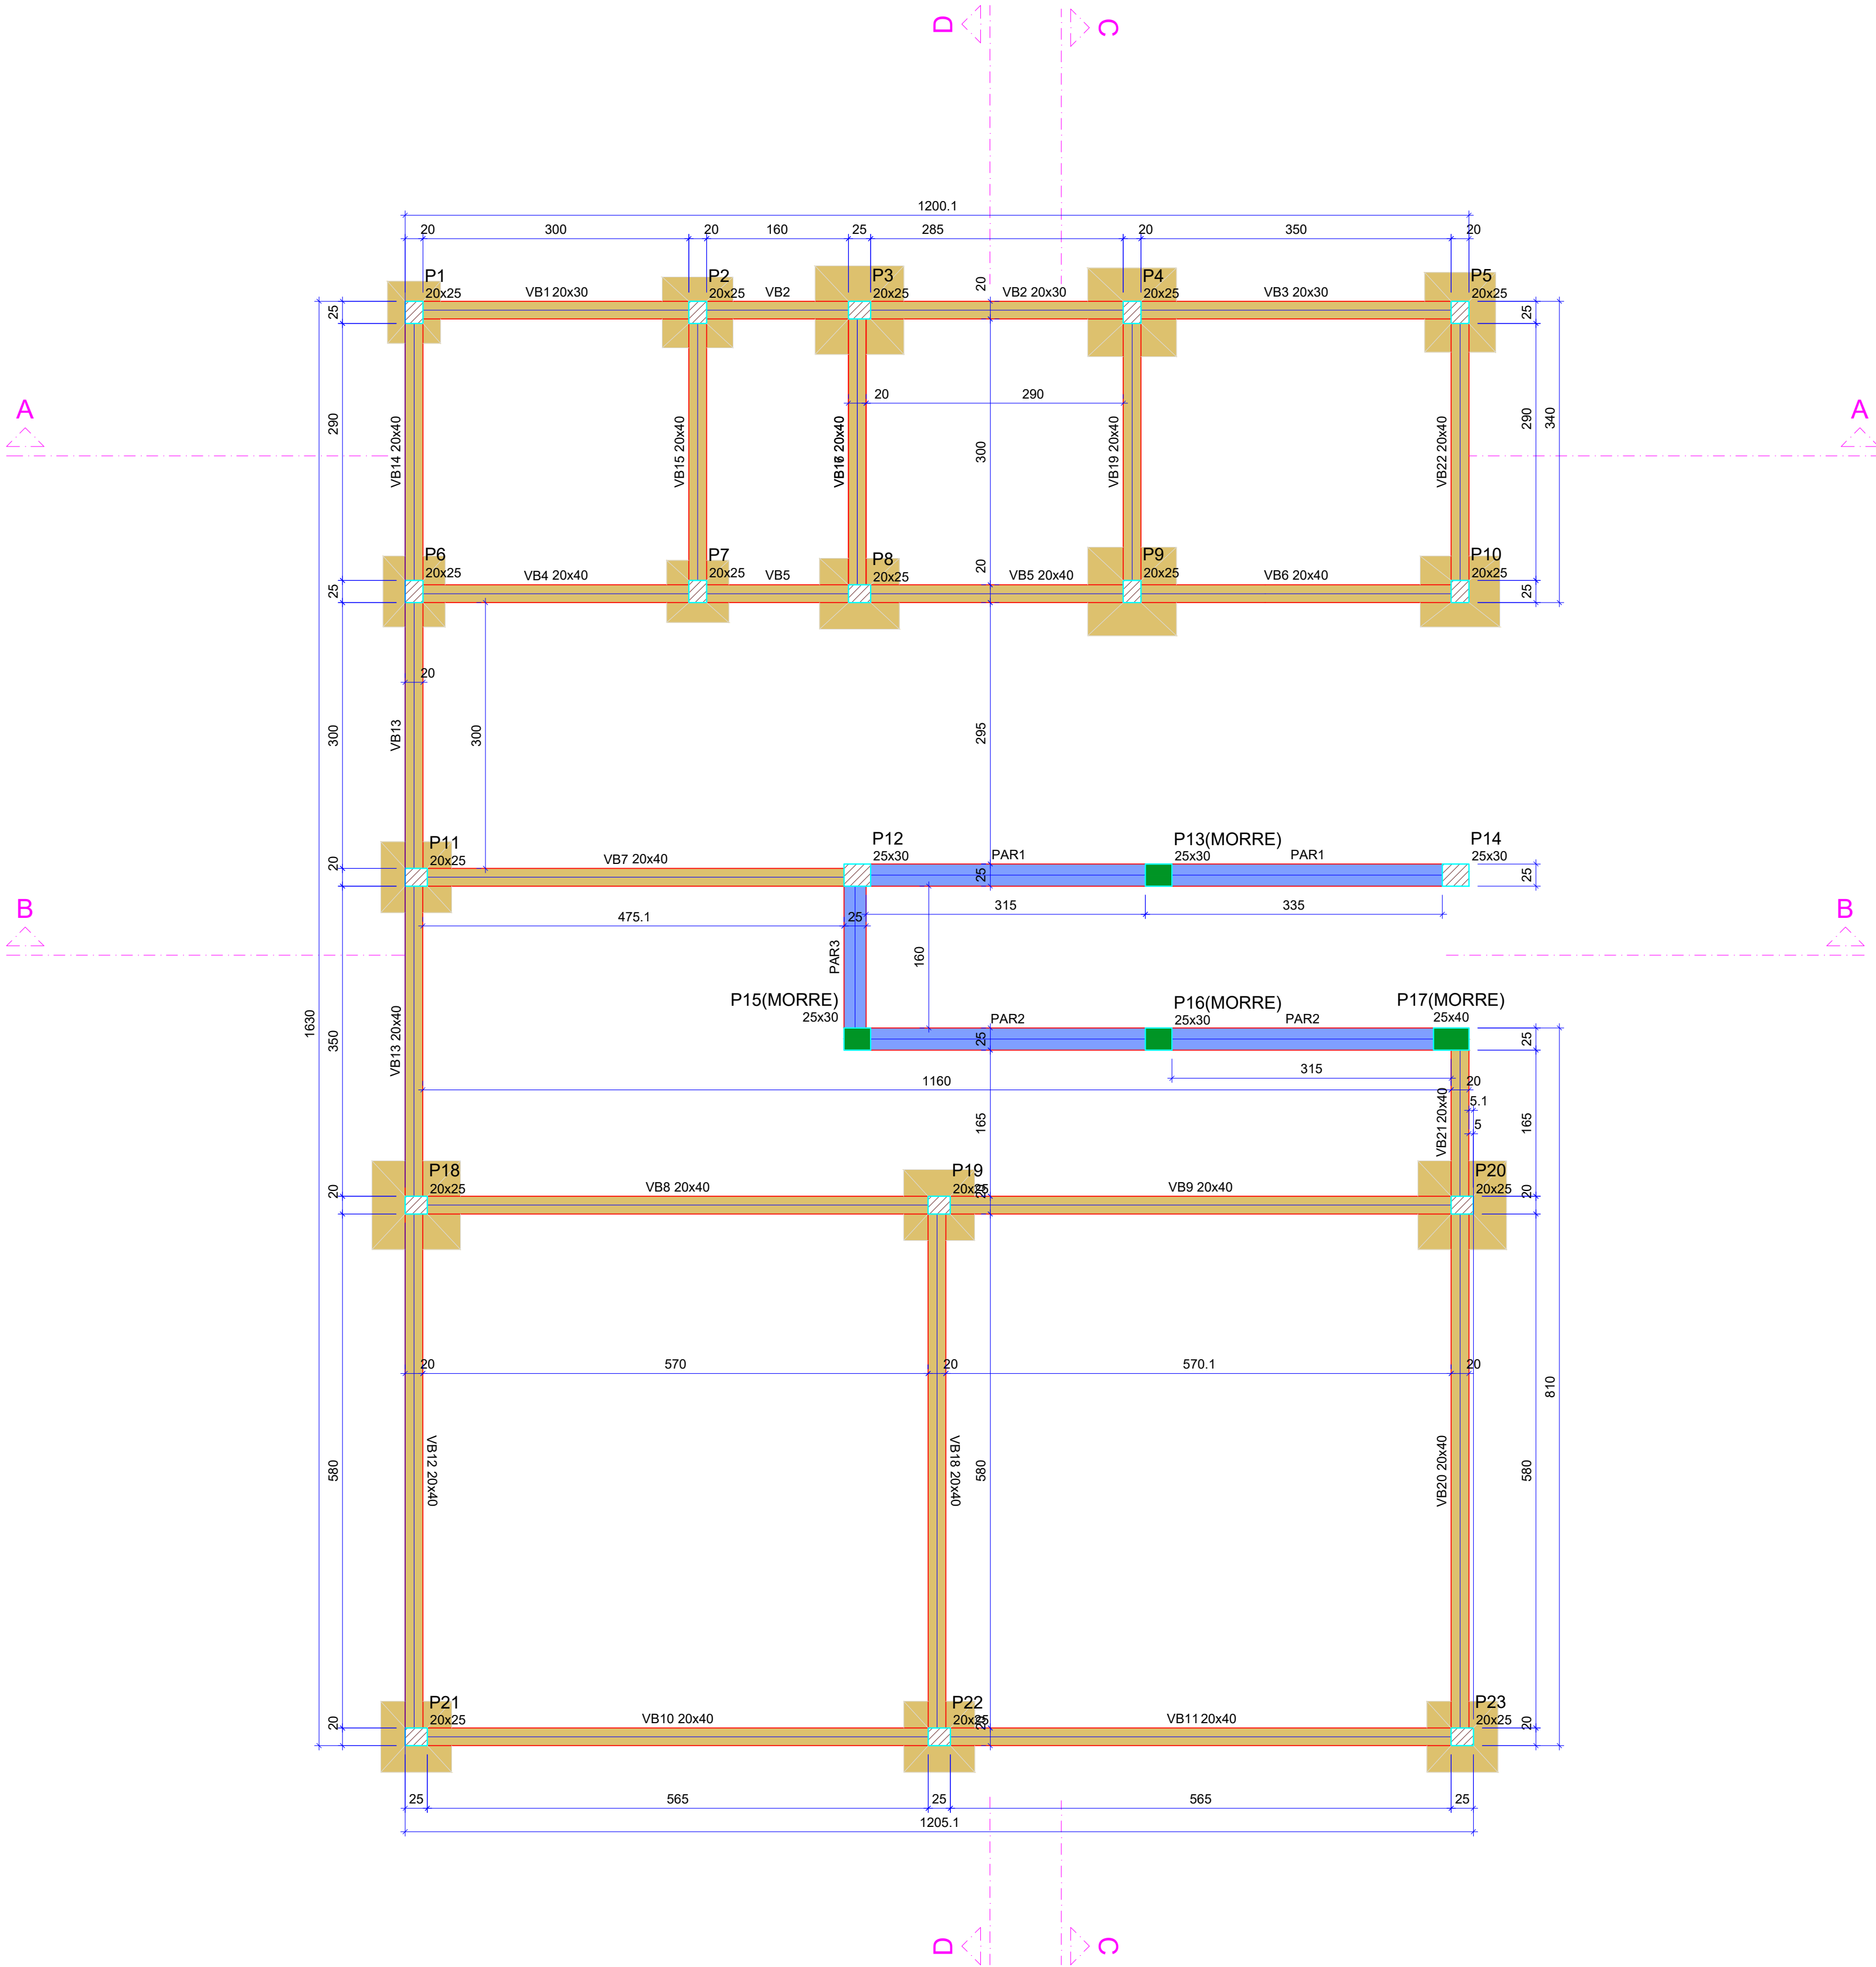

Forma do pavimento BALDRAME (Nível 0.15)

escala 1:50

Legenda das vigas e paredes	
	Viga
	Parede de concreto

Legenda dos pilares	
	Pilar que morre
	Pilar que passa

Vigas			
Nome	Seção (cm)	Elevação (m)	Nível (m)
VB1	20x30	0.00	0.15
VB2	20x30	0.00	0.15
VB3	20x30	0.00	0.15
VB4	20x40	0.00	0.15
VB5	20x40	0.00	0.15
VB6	20x40	0.00	0.15
VB7	20x40	0.00	0.15
VB8	20x40	0.00	0.15
VB9	20x40	0.00	0.15
VB10	20x40	0.00	0.15
VB11	20x40	0.00	0.15
VB12	20x40	0.00	0.15
VB13	20x40	0.00	0.15
VB14	20x40	0.00	0.15
VB15	20x40	0.00	0.15
VB16	20x40	0.00	0.15
VB17	20x40	0.00	0.15
VB18	20x40	0.00	0.15
VB19	20x40	0.00	0.15
VB20	20x40	0.00	0.15
VB21	20x40	0.00	0.15
VB22	20x40	0.00	0.15

Pilares			
Nome	Seção (cm)	Elevação (m)	Nível (m)
P1	20x25	0.00	0.15
P2	20x25	0.00	0.15
P3	20x25	0.00	0.15
P4	20x25	0.00	0.15
P5	20x25	0.00	0.15
P6	20x25	0.00	0.15
P7	20x25	0.00	0.15
P8	20x25	0.00	0.15
P9	20x25	0.00	0.15
P10	20x25	0.00	0.15
P11	20x25	0.00	0.15
P12	25x30	0.00	0.15
P13	25x30	0.00	0.15
P14	25x30	0.00	0.15
P15	25x30	0.00	0.15
P16	25x30	0.00	0.15
P17	25x40	0.00	0.15
P18	20x25	0.00	0.15
P19	20x25	0.00	0.15
P20	20x25	0.00	0.15
P21	20x25	0.00	0.15
P22	20x25	0.00	0.15
P23	20x25	0.00	0.15

Características dos materiais	
fck (MPa)	Ecs (MPa)
25	24150

Dimensão máxima do agregado = 19 mm

REFERÊNCIAS

ABNT NBR 6118/2014 - PROJETO DE ESTRUTURAS DE CONCRETO ARMADO  
ABNT NBR 6120/2019 - AÇÕES PARA O CÁLCULO DE ESTRUTURAS DE EDIFICAÇÕES  
ABNT NBR 8953/2015 - CONCRETO PARA FINS ESTRUTURAIS  
ABNT NBR 6484/2020 - SONDAGEM DE SIMPLER RECONHECIMENTO COM SPT  
ABNT NBR 6122/2019 - PROJETO E EXECUÇÃO DE FUNDAÇÕES  
ENSAIOS DE SONDAGEM FORNECIDOS PELA CONTRATANTE

CONSIDERAÇÕES GERAIS

1. MEDIDAS DO PROJETO ESTRUTURAL EM CENTÍMETROS  
2. MEDIDAS DAS BITOLAS DE AÇO EM MILÍMETROS INDICADAS EM PLANTA  
3. OS AÇOS UTILIZADOS SÃO CA-50 COM BARRAS NERVURADAS  
4. TODAS AS ARMADURAS DEVEM SER AMARRADAS ENTRE SI COM ARAME RECOZIDO N18 1,25 mm  
5. A COBERTURA MÍNIMA DAS ARMADURAS DEVE ATENDER 4,0 cm  
6. CONCRETO DEVE ATENDER FCK = 25 MPa APÓS 28 DIAS  
7. UTILIZAR ESPAÇADORES PLÁSTICOS PARA GARANTIA DA COBERTURA MÍNIMA  
8. UTILIZAR ESPAÇADORES TRELICADOS (h = 9,0 cm) ENTRE A ARMADURA POSITIVA E NEGATIVA  
9. CONCRETAGEM DA BASE REALIZADA SOBRE LASTRO DE CONCRETO MAGRO ESP = 5,0 cm  
10. CONCRETAGEM COM ADITIVO PLASTIFICANTE PARA MELHORAR A IMPERMEABILIZAÇÃO  
11. CONCRETO BOMBADO DEVE POSSUIR SLUMP 90 mm +/- 10 mm  
12. CONSUMO DE CIMENTO DEVE ATENDER O MÍNIMO DE 350 Kg/m³  
13. UTILIZAR SOMENTE BRITA 1 NO CONCRETO  
14. ESTACAS DO TIPO BROCA COM ESCAVAÇÃO MANUAL  
15. LIMPEZA E COMPACTAÇÃO DA ÁREA ATÉ A COTA DE -13 cm

QUADRO DE REVISÕES

REVISÃO	DESCRIÇÃO	DATA	DESENHO
1	EMISSÃO	11/08/2023	CAIO

APROVAÇÕES

PROPRIETÁRIO

RESPONSÁVEL TÉCNICO

MUNICÍPIO DE JOINVILLE  
83.169.623/0001-10

CAIO CÉSAR CARDOSO  
185783-6

EQUIPE TÉCNICA DA EMPRESA  
CAIO CÉSAR CARDOSO DA SILVA  
ENGENHEIRO CIVIL  
CREA/SC: 185783-6

PROPRIETÁRIO

MUNICÍPIO DE JOINVILLE

EDIFICAÇÃO

E.M. CARLOS HEINS FUNKE

ENDEREÇO

RUA ADRIANÓPOLIS, S/N, DONA FRANCISCA (PIRABEIRABA) - JOINVILLE/SC

PROJETO

ESTRUTURAL - AMBIENTE DE ANIMAIS (Bovinocultura)

ARQUIVO

EST BOVINOCULTURA 30.11.23

Data

11/08/2023

CONTEÚDO

PLANTA DE FORMAS - BALDRAME

ETAPA

Projeto


FOLHA

EST 05/14

ESCALA

Indicada

Prefeitura Municipal de Joinville | Secretaria da Educação | CNPJ 83.169.623/0001-10  
Rua Itajaí, Nº 390 | CEP 89201-090 - Joinville | Fone: (47) 3431-3009 | E-mail: caio.silva@joinville.edu.sc.gov.br

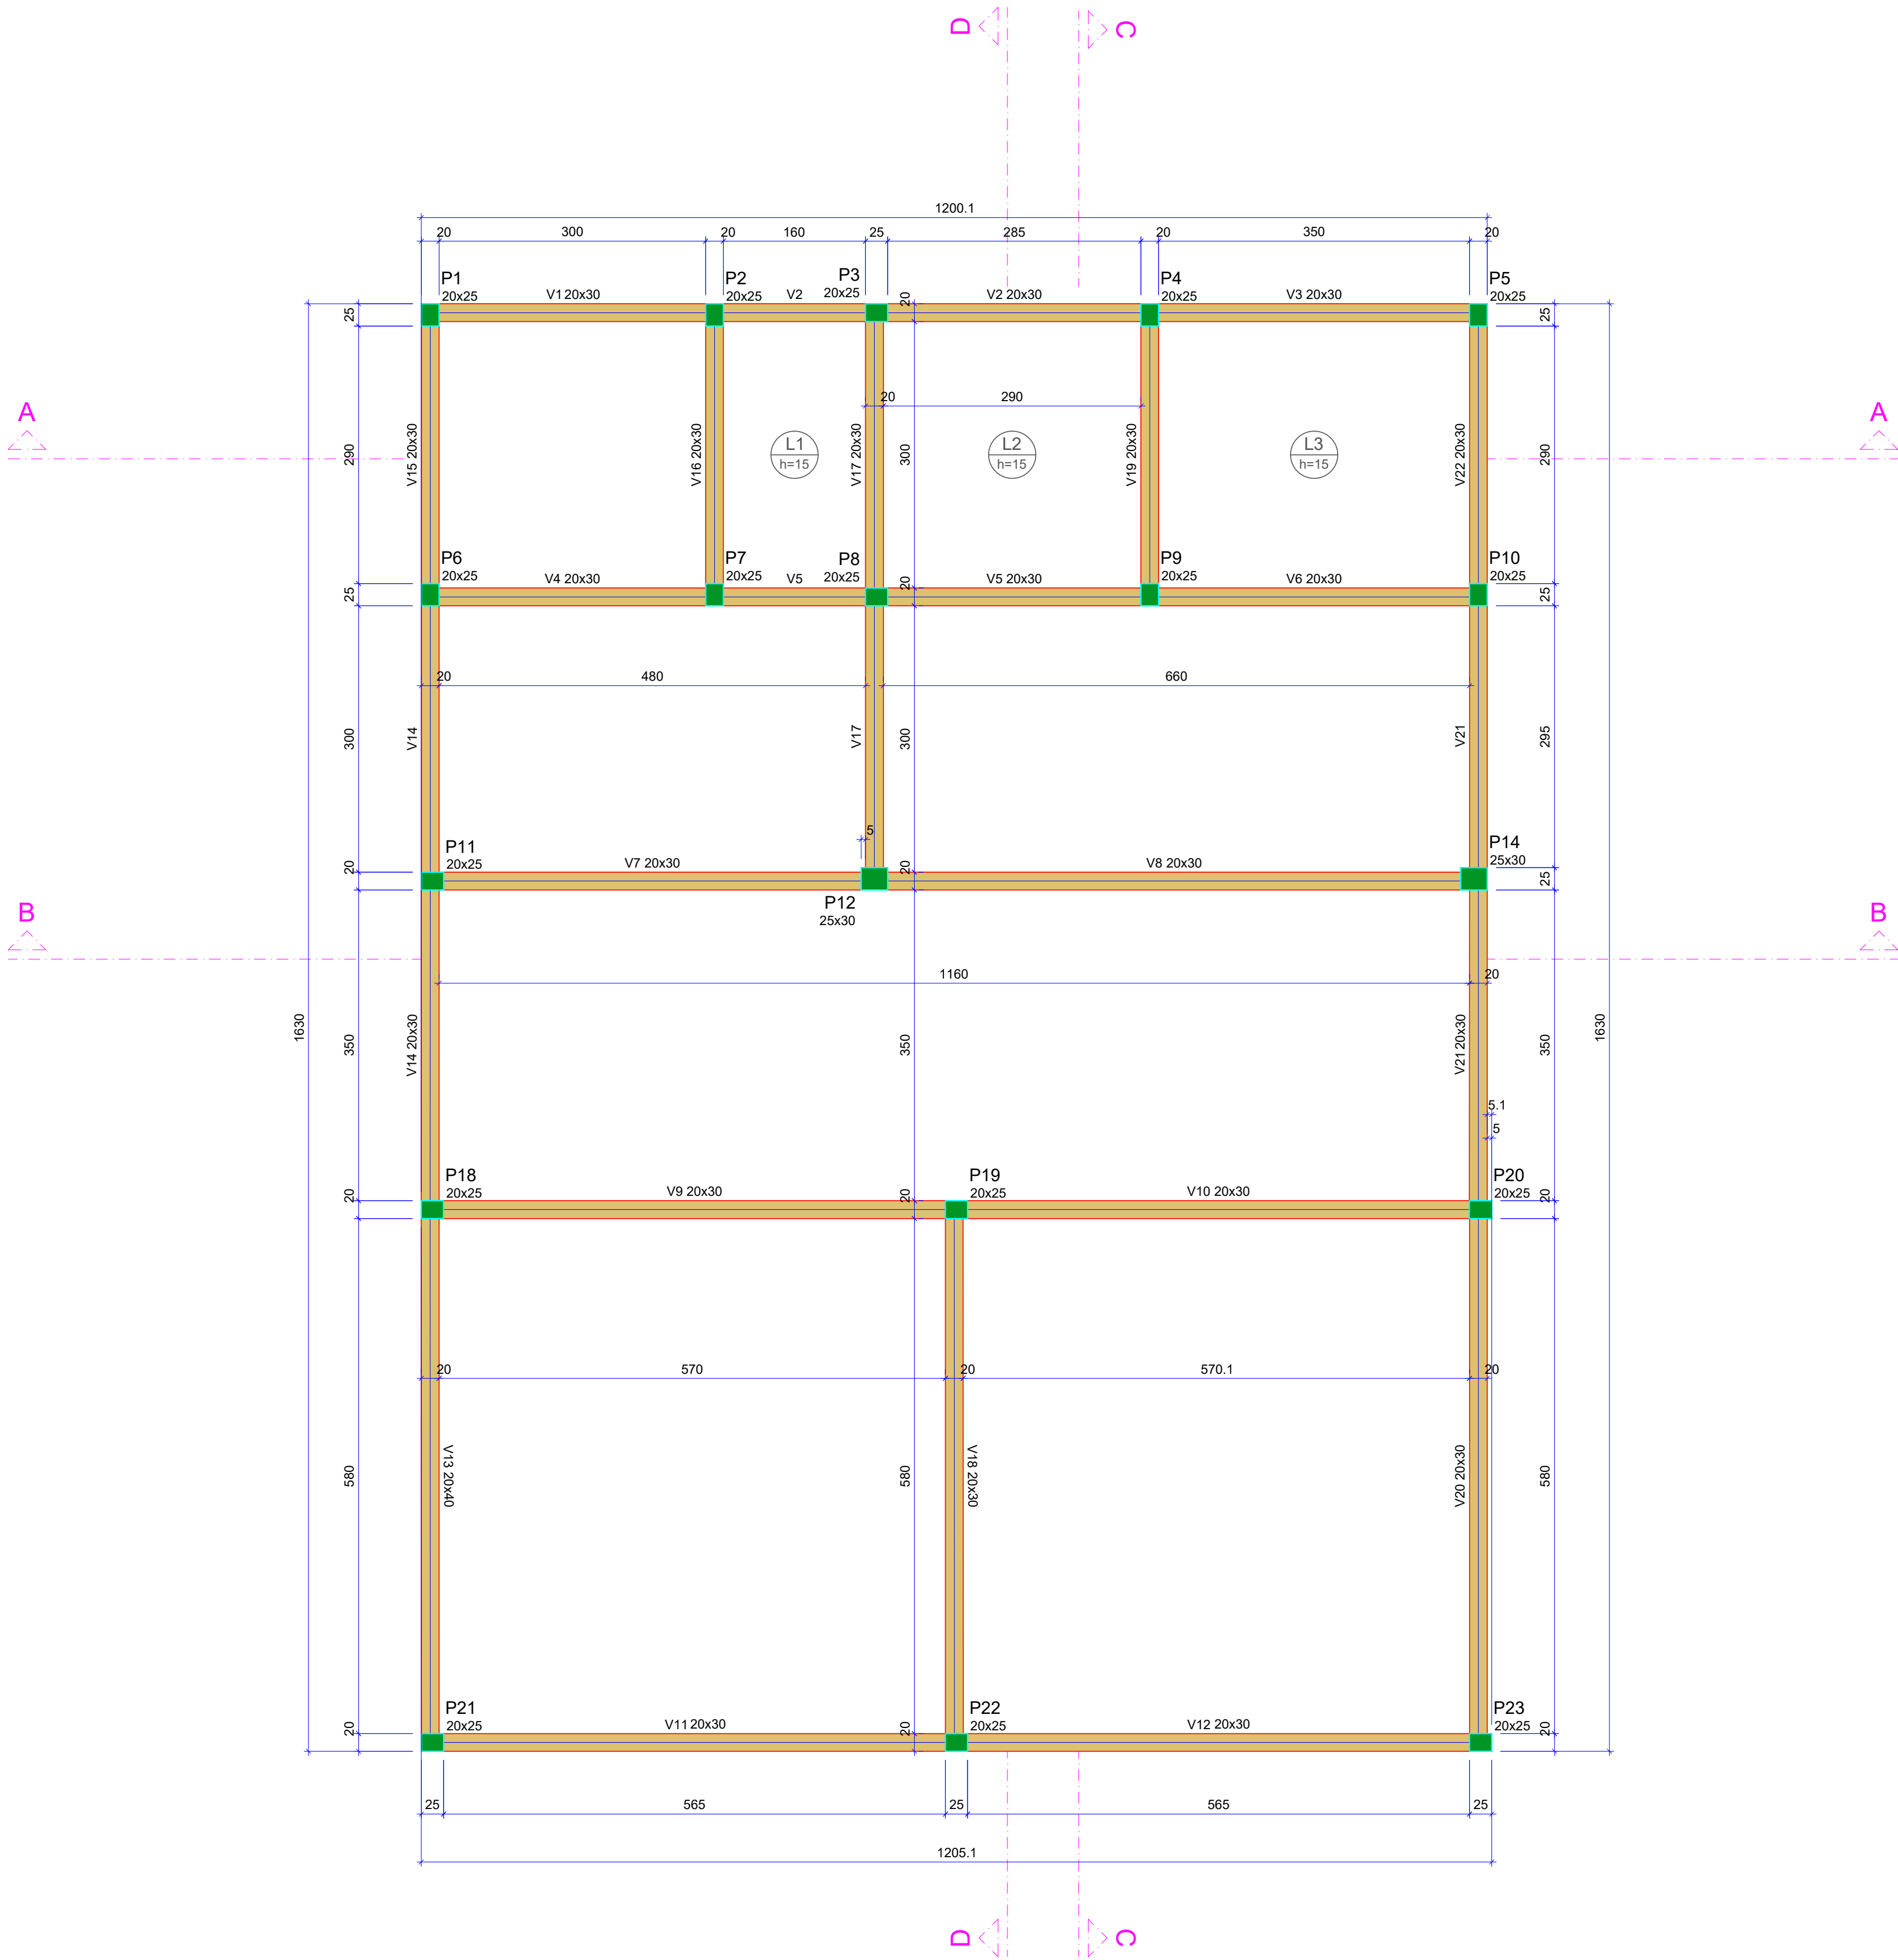

Forma do pavimento COBERTURA (Nível 3.00)

escala 1:50

Legenda dos pilares	
<div></div>	Pilar que morre
Legenda das vigas e paredes	
<div></div>	Viga

Vigas			
Nome	Seção (cm)	Elevação (m)	Nível (m)
V1	20x30	0.00	3.00
V2	20x30	0.00	3.00
V3	20x30	0.00	3.00
V4	20x30	0.00	3.00
V5	20x30	0.00	3.00
V6	20x30	0.00	3.00
V7	20x30	0.00	3.00
V8	20x30	0.00	3.00
V9	20x30	0.00	3.00
V10	20x30	0.00	3.00
V11	20x30	0.00	3.00
V12	20x30	0.00	3.00
V13	20x40	0.00	3.00
V14	20x30	0.00	3.00
V15	20x30	0.00	3.00
V16	20x30	0.00	3.00
V17	20x30	0.00	3.00
V18	20x30	0.00	3.00
V19	20x30	0.00	3.00
V20	20x30	0.00	3.00
V21	20x30	0.00	3.00
V22	20x30	0.00	3.00

Lajes							
Dados				Sobrecarga (kN/m²)			
Nome	Tipo	Altura (cm)	Nível (m)	Peso próprio (kN/m²)	Adicional	Acidental	Localizada
L1	Maciça	15	0.00	3	3.75	1.54	3.00
L2	Maciça	15	0.00	3	3.75	1.54	3.00
L3	Maciça	15	0.00	3	3.75	1.54	3.00

Características dos materiais		
fck (MPa)	Ecs (MPa)	
25	24150	

Dimensão máxima do agregado = 19 mm

Pilares			
Nome	Seção (cm)	Elevação (m)	Nível (m)
P1	20x25	0.00	3.00
P2	20x25	0.00	3.00
P3	20x25	0.00	3.00
P4	20x25	0.00	3.00
P5	20x25	0.00	3.00
P6	20x25	0.00	3.00
P7	20x25	0.00	3.00
P8	20x25	0.00	3.00
P9	20x25	0.00	3.00
P10	20x25	0.00	3.00
P11	20x25	0.00	3.00
P12	25x30	0.00	3.00
P14	25x30	0.00	3.00
P18	20x25	0.00	3.00
P19	20x25	0.00	3.00
P20	20x25	0.00	3.00
P21	20x25	0.00	3.00
P22	20x25	0.00	3.00
P23	20x25	0.00	3.00

REFERÊNCIAS

ABNT NBR 6118/2014 - PROJETO DE ESTRUTURAS DE CONCRETO ARMADO  
ABNT NBR 6120/2019 - AÇÕES PARA O CÁLCULO DE ESTRUTURAS DE EDIFICAÇÕES  
ABNT NBR 8953/2015 - CONCRETO PARA FINS ESTRUTURAIS  
ABNT NBR 6484/2020 - SONDAGEM DE SIMPLES RECONHECIMENTO COM SPT  
ABNT NBR 6122/2019 - PROJETO E EXECUÇÃO DE FUNDAÇÕES  
ENSAIOS DE SONDAGEM FORNECIDOS PELA CONTRATANTE

CONSIDERAÇÕES GERAIS

1. MEDIDAS DO PROJETO ESTRUTURAL EM CENTÍMETROS  
2. MEDIDAS DAS BITOLAS DE AÇO EM MILÍMETROS INDICADAS EM PLANTA  
3. OS AÇOS UTILIZADOS SÃO CA-50 COM BARRAS NERVURADAS  
4. TODAS AS ARMADURAS DEVEM SER AMARRADAS ENTRE SI COM ARAME RECOZIDO N18 1,25 mm  
5. A COBERTURA MÍNIMA DAS ARMADURAS DEVE ATENDER 4,0 cm  
6. CONCRETO DEVE ATENDER FCK = 25 MPa APÓS 28 DIAS  
7. UTILIZAR ESPAÇADORES PLÁSTICOS PARA GARANTIA DA COBERTURA MÍNIMA  
8. UTILIZAR ESPAÇADORES TRELÇADOS (h = 9,0 cm) ENTRE A ARMADURA POSITIVA E NEGATIVA  
9. CONCRETAGEM DA BASE REALIZADA SOBRE LASTRO DE CONCRETO MAGRO ESP = 5,0 cm  
10. CONCRETAGEM COM ADITIVO PLASTIFICANTE PARA MELHORAR A IMPERMEABILIZAÇÃO  
11. CONCRETO BOMBEADO DEVE POSSUIR SLUMP 90 mm +/- 10 mm  
12. CONSUMO DE CIMENTO DEVE ATENDER O MÍNIMO DE 350 Kg/m³  
13. UTILIZAR SOMENTE BRITA 1 NO CONCRETO  
14. ESTACAS DO TIPO BROCA COM ESCAVAÇÃO MANUAL  
15. LIMPEZA E COMPACTAÇÃO DA ÁREA ATÉ A COTA DE -13 cm

QUADRO DE REVISÕES

REVISÃO	DESCRIÇÃO	DATA	DESENHO
	EMISSÃO	11/08/2023	CAIO

APROVAÇÕES

PROPRIETÁRIO

RESPONSÁVEL TÉCNICO

MUNICÍPIO DE JOINVILLE  
83169.623/0001-10

CAIO CÉSAR CARDOSO  
185783-6



EQUIPE TÉCNICA DA EMPRESA  
CAIO CÉSAR CARDOSO DA SILVA  
ENGENHEIRO CIVIL  
CREA/SC: 185783-6

PROPRIETÁRIO

MUNICÍPIO DE JOINVILLE

EDIFICAÇÃO

E.M. CARLOS HEINS FUNKE

ENDEREÇO

RUA ADRIANÓPOLIS, S/N, DONA FRANCISCA (PIRABEIRABA) - JOINVILLE/SC

PROJETO

ESTRUTURAL - AMBIENTE DE ANIMAIS (Bovinocultura)

ARQUIVO

EST\_BOVINDCULTURA\_30.11.23

Data

11/08/2023

CONTEÚDO

PLANTA DE FORMAS - COBERTURA

ETAPA

Projeto

FOLHA

EST 06/14

ESCALA


Indicada

Prefeitura Municipal de Joinville| Secretaria da Educação | CNPJ 83.169.623/0001-10  
Rua Itajaí, Nº 390 | CEP 89201-090 - Joinville Fone: (47) 3431-3009| E-mail: caio.silva@joinville.edu.sc.gov.br







P12=P14=P15

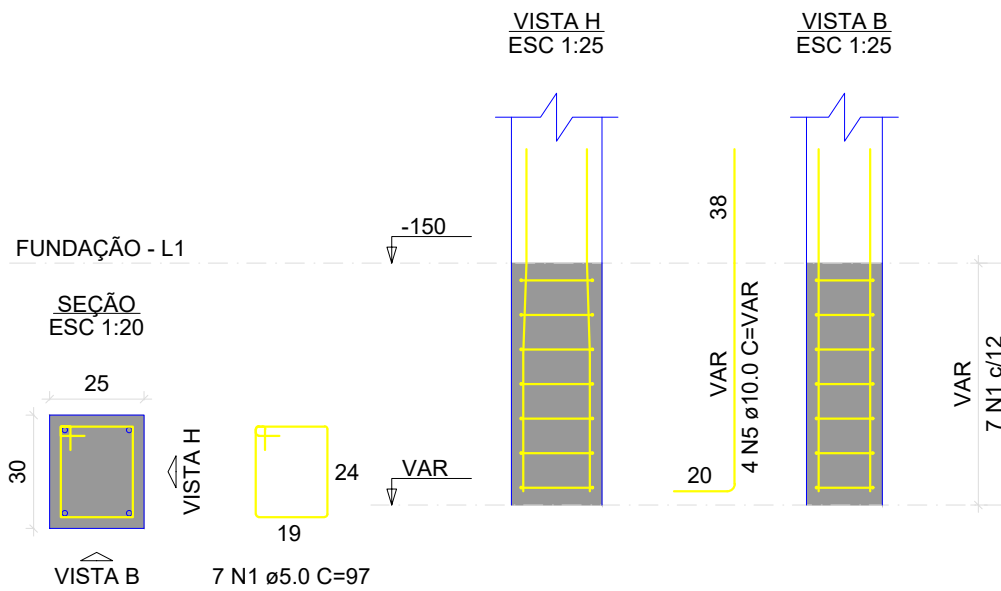


P13

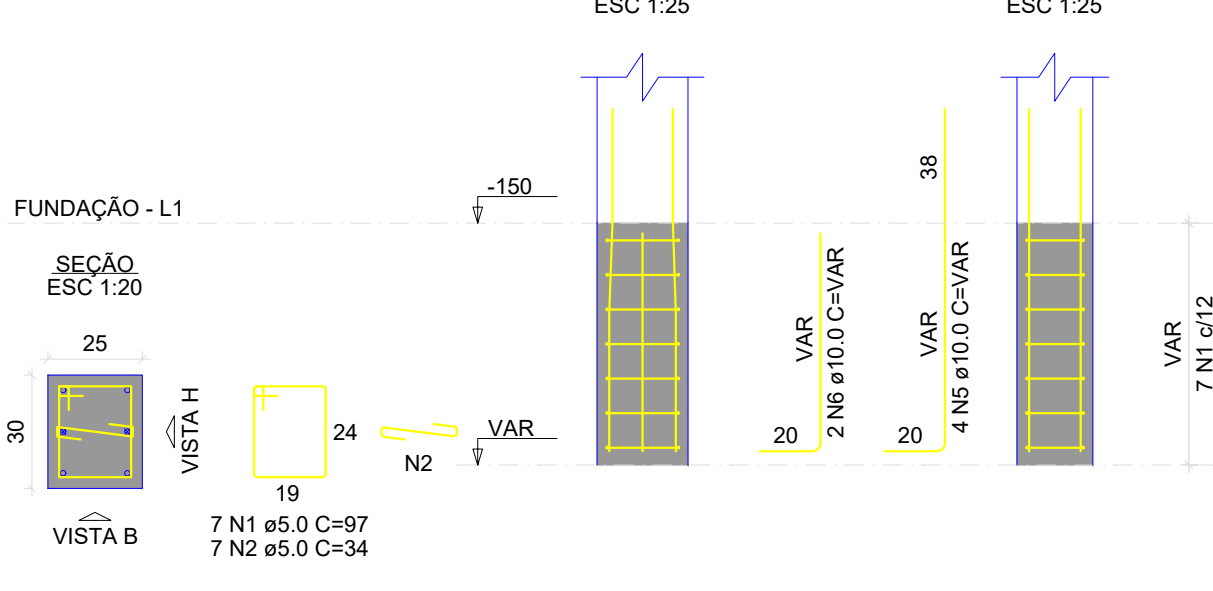

P16

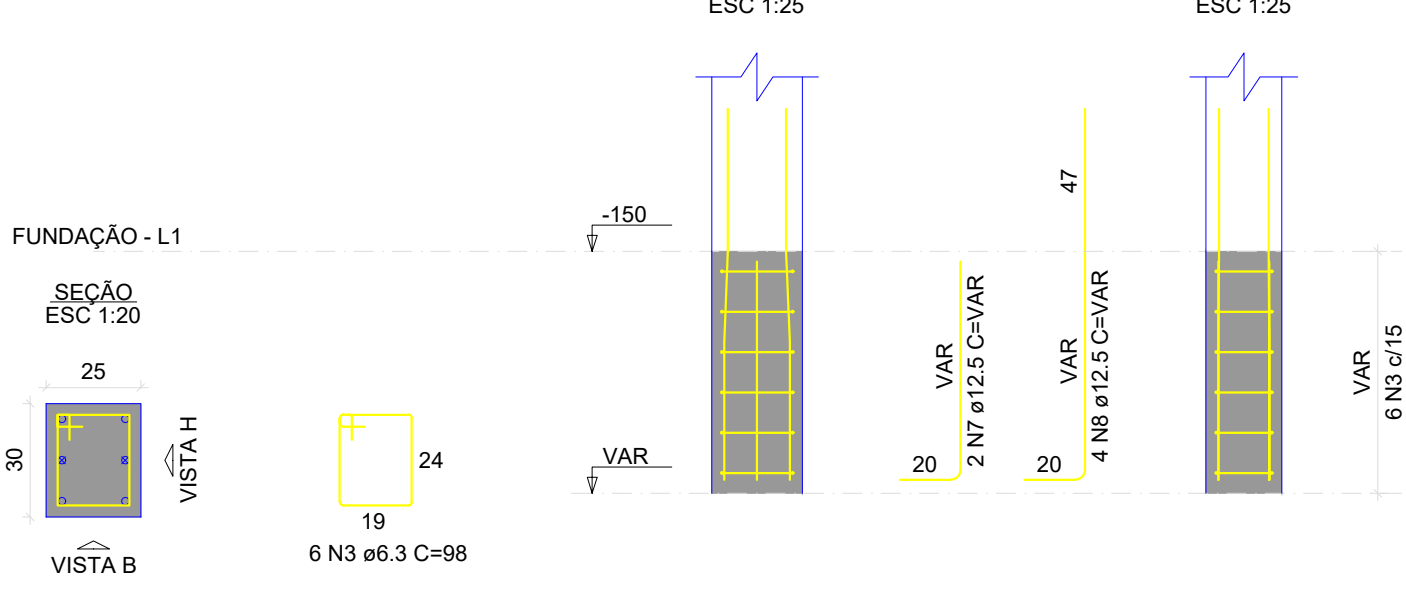

P17

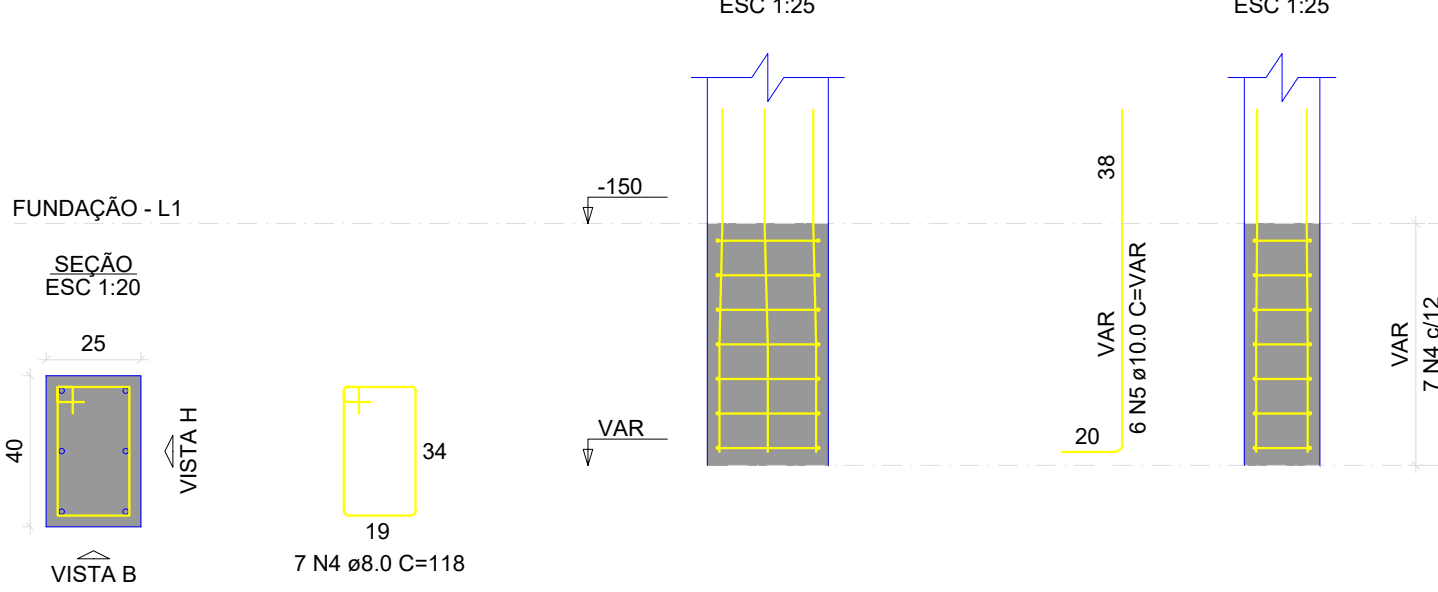

RELAÇÃO DO AÇO

3xP12 P17		P13		P16	
AÇO	N	DIAM (mm)	QUANT	C.UNIT (cm)	C.TOTAL (cm)
CA60	1	5.0	28	97	2716
	2	5.0	7	34	238
CA50	3	6.3	6	98	588
	4	8.0	7	118	826
	5	10.0	22	VAR	VAR
	6	10.0	2	VAR	VAR
	7	12.5	2	VAR	VAR
	8	12.5	4	VAR	VAR

RESUMO DO AÇO

AÇO	DIAM (mm)	C.TOTAL (m)	PESO + 10% (kg)
CA50	6.3	5.9	1.6
	8.0	8.3	3.6
	10.0	30.8	20.9
	12.5	7.4	7.8
CA60	5.0	29.5	5
PESO TOTAL (kg)			
CA50	33.9		
CA60	5		

Volume de concreto (C-25) = 0.21 m³  
Área de forma = 2.94 m²

REFERÊNCIAS

ABNT NBR 6118/2014 - PROJETO DE ESTRUTURAS DE CONCRETO ARMADO  
ABNT NBR 6120/2019 - AÇÕES PARA O CÁLCULO DE ESTRUTURAS DE EDIFICAÇÕES  
ABNT NBR 8953/2015 - CONCRETO PARA FINS ESTRUTURAIS  
ABNT NBR 6484/2020 - SONDAGEM DE SIMPLES RECONHECIMENTO COM SPT  
ABNT NBR 6122/2019 - PROJETO E EXECUÇÃO DE FUNDAÇÕES  
ENSAIOS DE SONDAGEM FORNECIDOS PELA CONTRATANTE

CONSIDERAÇÕES GERAIS


- MEDIDAS DO PROJETO ESTRUTURAL EM CENTÍMETROS
- MEDIDAS DAS BITOLAS DE AÇO EM MILÍMETROS INDICADAS EM PLANTA
- OS AÇOS UTILIZADOS SÃO CA-50 COM BARRAS NERVURADAS
- TODAS AS ARMADURAS DEVEM SER AMARRADAS ENTRE SI COM ARAME RECOZIDO N18 1,25 mm
- A COBERTURA MÍNIMA DAS ARMADURAS DEVE ATENDER 4,0 cm
- CONCRETO DEVE ATENDER FCK = 25 MPa APÓS 28 DIAS
- UTILIZAR ESPAÇADORES PLÁSTICOS PARA GARANTIA DA COBERTURA MÍNIMA
- UTILIZAR ESPAÇADORES TRELIÇADOS (h = 9,0 cm) ENTRE A ARMADURA POSITIVA E NEGATIVA
- CONCRETAGEM DA BASE REALIZADA SOBRE LASTRO DE CONCRETO MAGRO ESP = 5,0 cm
- CONCRETAGEM COM ADITIVO PLASTIFICANTE PARA MELHORAR A IMPERMEABILIZAÇÃO
- CONCRETO BOMBEADO DEVE POSSUIR SLUMP 90 mm +/- 10 mm
- CONSUMO DE CIMENTO DEVE ATENDER O MÍNIMO DE 350 Kg/m³
- UTILIZAR SOMENTE BRITA 1 NO CONCRETO
- ESTACAS DO TIPO BROCA COM ESCAVAÇÃO MANUAL
- LIMPEZA E COMPACTAÇÃO DA ÁREA ATÉ A COTA DE -13 cm

QUADRO DE REVISÕES

REVISÃO	DESCRIÇÃO	DATA	DESENHO
	EMIÇÃO	11/08/2023	CAIO


APROVAÇÕES	
------------	--

PROPRIETÁRIO	RESPONSÁVEL TÉCNICO
MUNICÍPIO DE JOINVILLE 83.169.623/0001-10	CAIO CÉSAR CARDOSO 185783-6


 <div>EQUIPE TÉCNICA DA EMPRESA CAIO CÉSAR CARDOSO DA SILVA ENGENHEIRO CIVIL CREA/SC: 185783-6</div>
---

PROPRIETÁRIO	MUNICÍPIO DE JOINVILLE		
EDIFICAÇÃO	E.M. CARLOS HEINS FUNKE		
ENDEREÇO	RUA ADRIANÓPOLIS, S/N, DONA FRANCISCA (PIRABEIRABA) - JOINVILLE/SC		
PROJETO	ARQUIVO	Data	
ESTRUTURAL - AMBIENTE DE ANIMAIS (Bovinocultura)	EST 80VINDCULTURA 30.11.23	11/08/2023	
CONTEÚDO	ETAPA	FOLHA	EST 08/14
DETALHAMENTO DE PILARES - ARRANQUE	Projeto	Indicada	


P1=P2=P3=P4=P5=P6=P7=P8=P9=P10  
P11=P18=P19=P20=P22

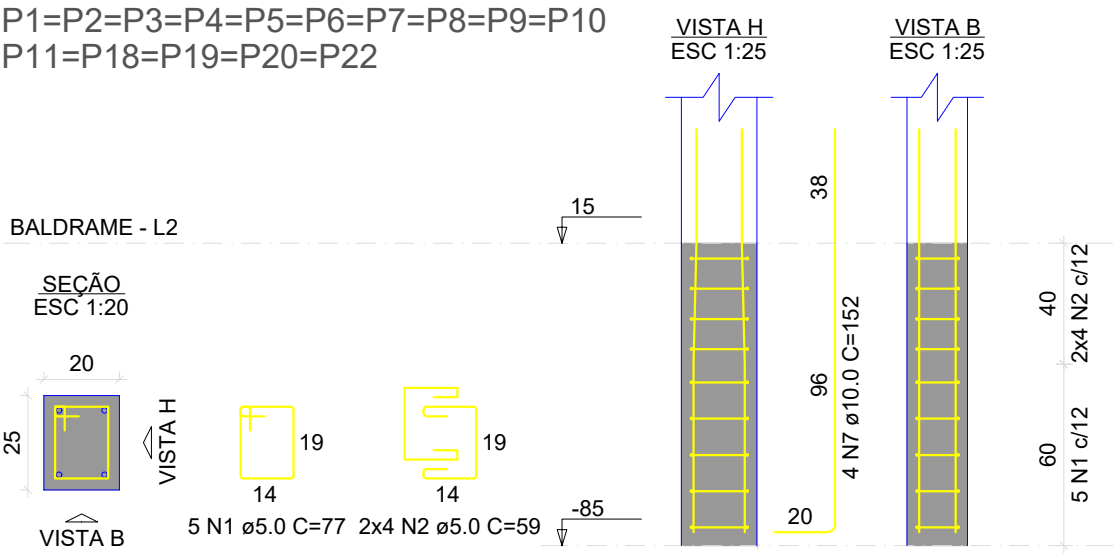


P12

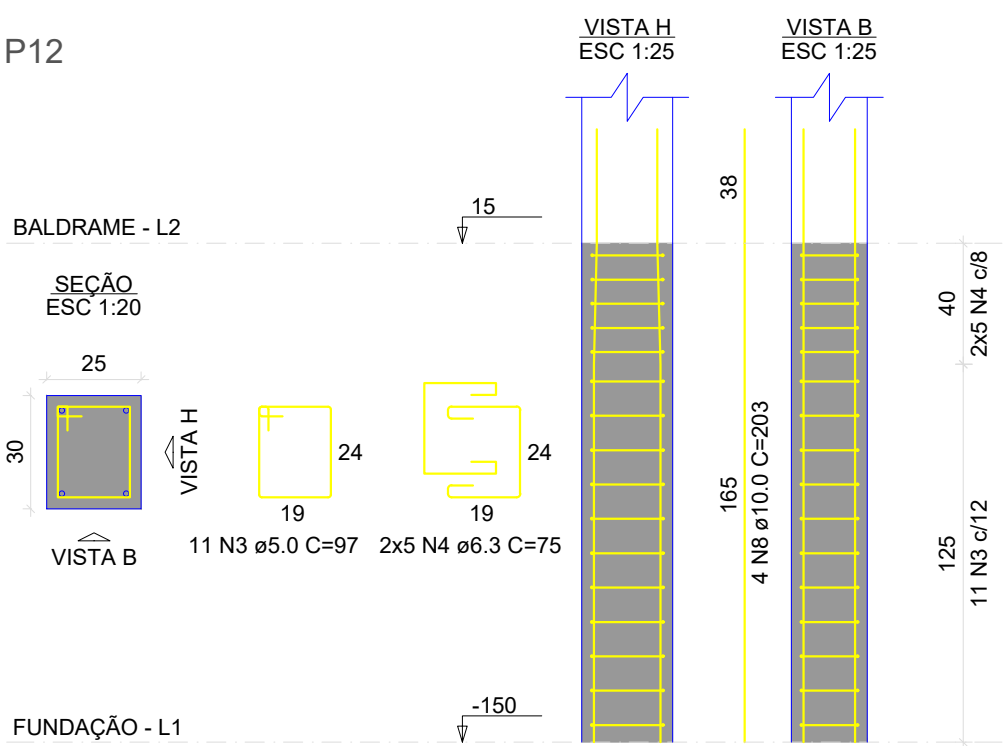


P13

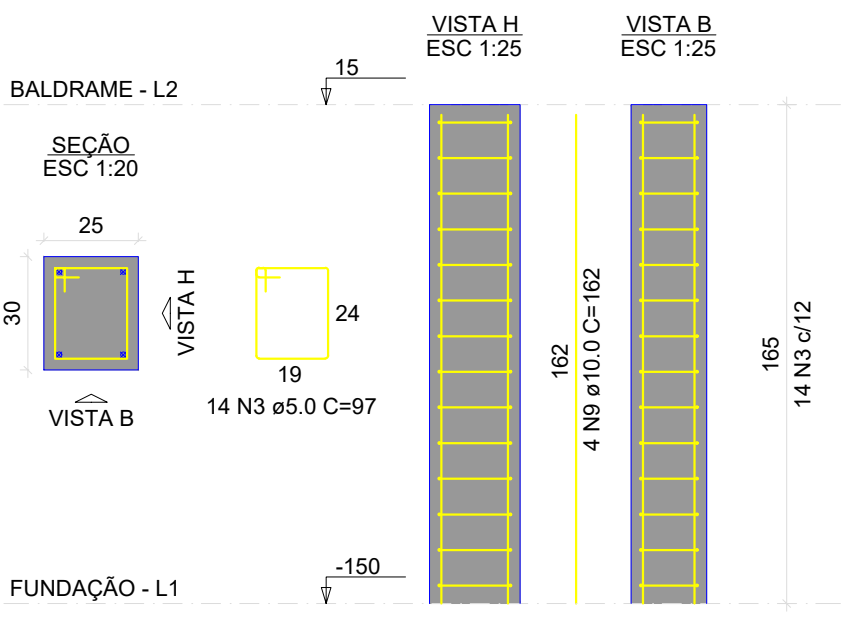


P14

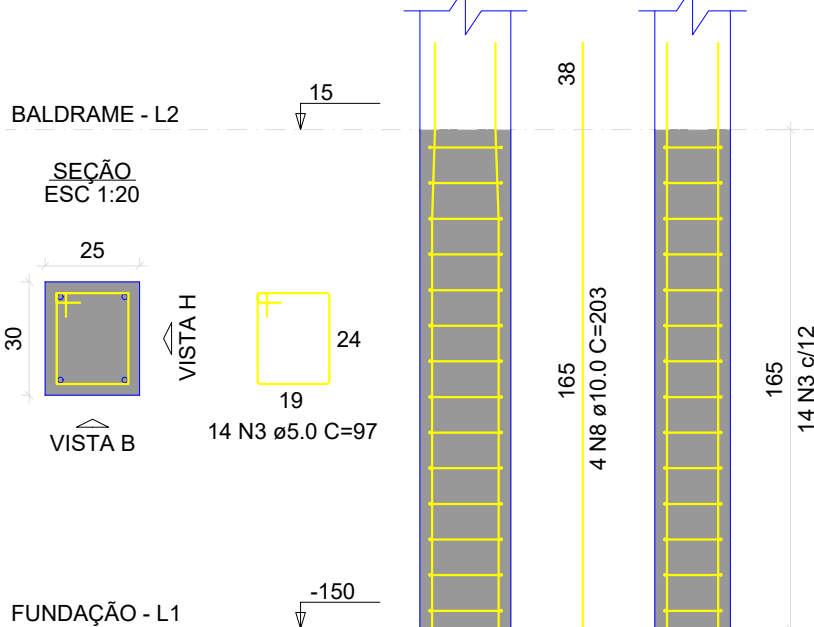


P15

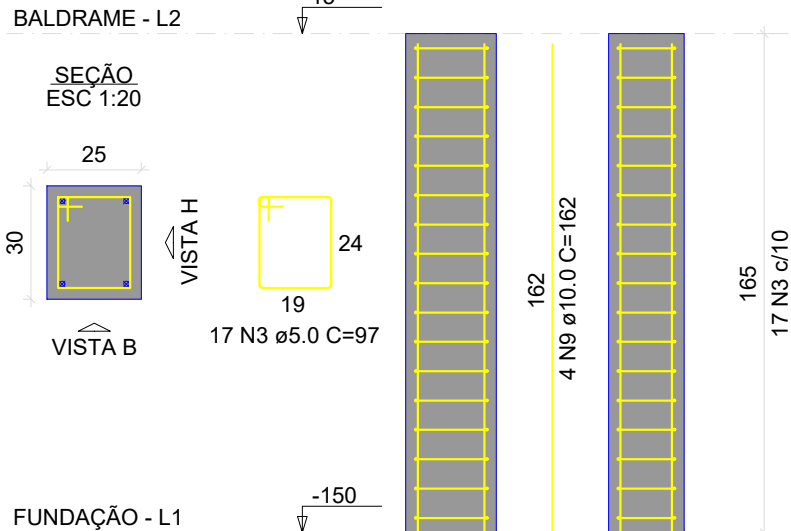


P16

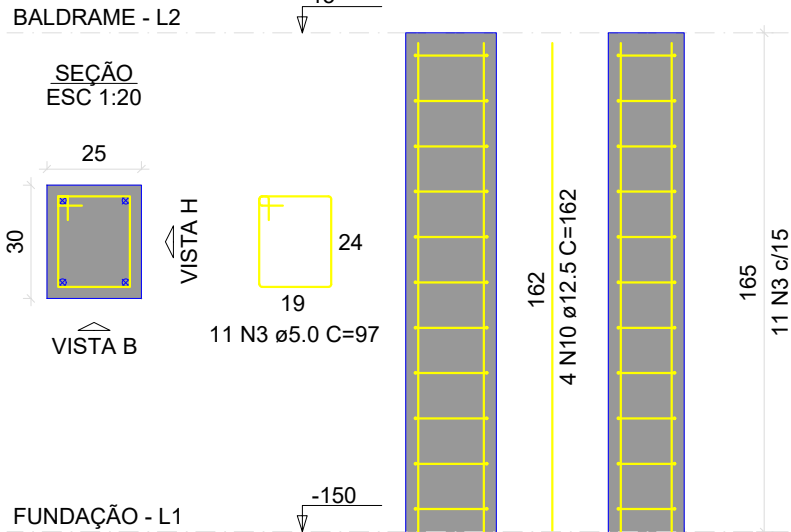

P17

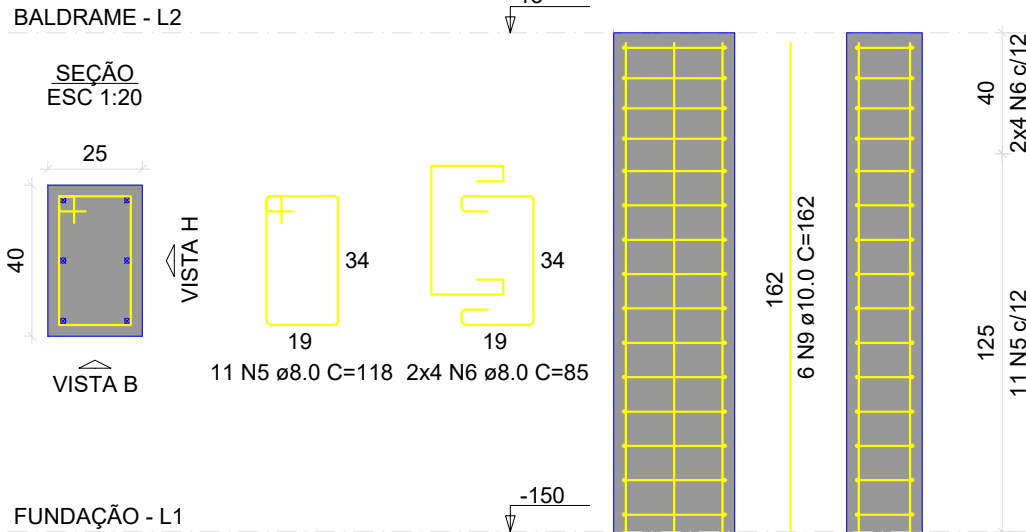

P21=P23

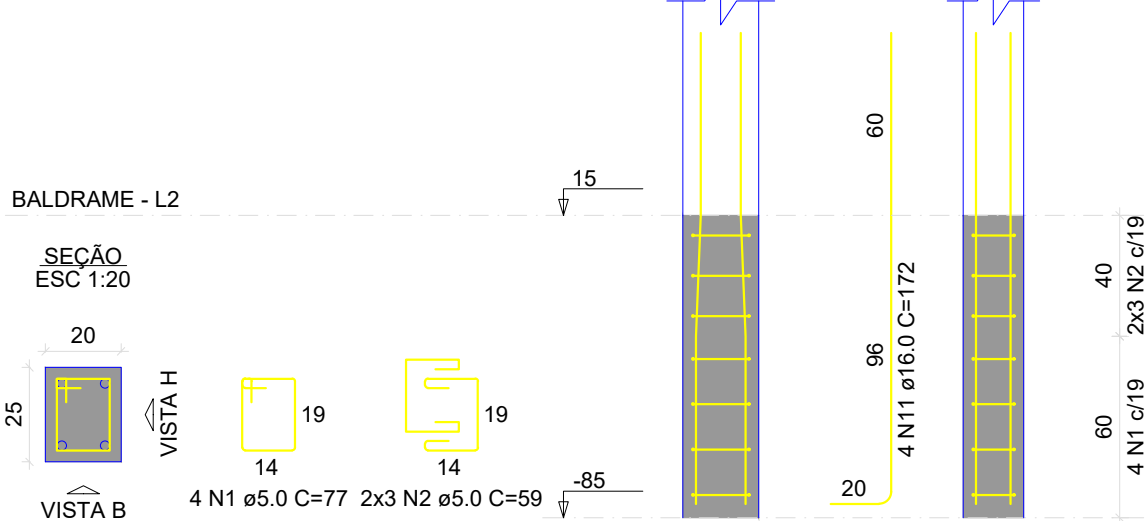

RELAÇÃO DO AÇO

15xP1 P14 P17						P12 P15 2xP21						P13 P16					
AÇO	N	DIAM (mm)	QUANT	C.UNIT (cm)	C.TOTAL (cm)	AÇO	N	DIAM (mm)	QUANT	C.UNIT (cm)	C.TOTAL (cm)	AÇO	N	DIAM (mm)	QUANT	C.UNIT (cm)	C.TOTAL (cm)
CA60	1	5.0	83	77	6391	CA50	1	5.0	132	59	7788	CA50	1	5.0	67	97	6499
	2	5.0	132	59	7788		2	5.0	67	97	6499		2	5.0	10	75	750
	3	5.0	67	97	6499		3	5.0	10	75	750		3	5.0	11	118	1298
CA50	4	6.3	10	75	750	CA50	4	6.3	10	75	750	CA50	4	6.3	8	85	680
	5	8.0	11	118	1298		5	8.0	11	118	1298		5	8.0	60	152	9120
	6	8.0	8	85	680		6	8.0	8	85	680		6	8.0	8	203	1624
	7	10.0	60	152	9120		7	10.0	60	152	9120		7	10.0	14	162	2268
	8	10.0	8	203	1624		8	10.0	8	203	1624		8	10.0	4	162	648
	9	10.0	14	162	2268		9	10.0	14	162	2268		9	10.0	8	172	1376
	10	12.5	4	162	648		10	12.5	4	162	648		10	12.5	8	172	1376
	11	16.0	8	172	1376		11	16.0	8	172	1376		11	16.0	8	172	1376

RESUMO DO AÇO

AÇO	DIAM (mm)	C.TOTAL (m)	PESO + 10% (kg)
CA50	6.3	7.5	2
	8.0	19.8	8.6
	10.0	130.1	88.2
	12.5	6.5	6.9
	16.0	13.8	23.9
CA60	5.0	206.8	35.1
PESO TOTAL (kg)			
CA50	129.6		
CA60	35.1		

Volume de concreto (C-25) = 1.38 m³  
Área de forma = 21.93 m²

REFERÊNCIAS

ABNT NBR 6118/2014 - PROJETO DE ESTRUTURAS DE CONCRETO ARMADO  
ABNT NBR 6120/2019 - AÇÕES PARA O CÁLCULO DE ESTRUTURAS DE EDIFICAÇÕES  
ABNT NBR 8953/2015 - CONCRETO PARA FINS ESTRUTURAIS  
ABNT NBR 6484/2020 - SONDAGEM DE SIMPLIS RECONHECIMENTO COM SPT  
ABNT NBR 6122/2019 - PROJETO E EXECUÇÃO DE FUNDAÇÕES  
ENSAIOS DE SONDAGEM FORNECIDOS PELA CONTRATANTE

CONSIDERAÇÕES GERAIS

- MEDIDAS DO PROJETO ESTRUTURAL EM CENTÍMETROS
- MEDIDAS DAS BITOLAS DE AÇO EM MILÍMETROS INDICADAS EM PLANTA
- OS AÇOS UTILIZADOS SÃO CA-50 COM BARRAS NERVURADAS
- TODAS AS ARMADURAS DEVEM SER AMARRADAS ENTRE SI COM ARAME RECOZIDO N18 1,25 mm
- A COBERTURA MÍNIMA DAS ARMADURAS DEVE ATENDER 4,0 cm
- CONCRETO DEVE ATENDER FCK = 25 MPa APÓS 28 DIAS
- UTILIZAR ESPAÇADORES PLÁSTICOS PARA GARANTIA DA COBERTURA MÍNIMA
- UTILIZAR ESPAÇADORES TRELIÇADOS (h = 9,0 cm) ENTRE A ARMADURA POSITIVA E NEGATIVA
- CONCRETAGEM DA BASE REALIZADA SOBRE LASTRO DE CONCRETO MAGRO ESP = 5,0 cm
- CONCRETAGEM COM ADITIVO PLASTIFICANTE PARA MELHORAR A IMPERMEABILIZAÇÃO
- CONCRETO BOMBEADO DEVE POSSUIR SLUMP 90 mm +/- 10 mm
- CONSUMO DE CIMENTO DEVE ATENDER O MÍNIMO DE 350 Kg/m³
- UTILIZAR SOMENTE BRITA 1 NO CONCRETO
- ESTACAS DO TIPO BROCA COM ESCAVAÇÃO MANUAL
- LIMPEZA E COMPACTAÇÃO DA ÁREA ATÉ A COTA DE -13 cm

QUADRO DE REVISÕES

REVISÃO	DESCRIÇÃO	DATA	DESENHO
	EMIÇÃO	03/07/2023	CAIO

APROVAÇÕES	
------------	--

PROPRIETÁRIO	RESPONSÁVEL TÉCNICO
MUNICÍPIO DE JOINVILLE 83.169.623/0001-10	CAIO CÉSAR CARDOSO 185783-6








EQUIPE TÉCNICA DA EMPRESA  
CAIO CÉSAR CARDOSO DA SILVA  
ENGENHEIRO CIVIL  
CREA/SC: 185783-6

PROPRIETÁRIO	MUNICÍPIO DE JOINVILLE		
EDIFICAÇÃO	E.M. CARLOS HEINS FUNKE		
ENDEREÇO	RUA ADRIANÓPOLIS, S/N, DONA FRANCISCA (PIRABEIRABA) - JOINVILLE/SC		
PROJETO	ESTRUTURAL - AMBIENTE DE ANIMAIS (Bovinicultura)	ARQUIVO	EST 80VINDCULTURA 30.11.23
CONTEÚDO	DETALHAMENTO DE PILARES - BALDRAME	ETAPA	Projeto
		ESCALA	Indicada
		FOLHA	EST 09/14

Prefeitura Municipal de Joinville | Secretaria da Educação | CNPJ 83.169.623/0001-10  
Rua Itajaí, Nº 390 | CEP 89201-090 - Joinville. Fone: (47) 3431-3009 | E-mail: caio.silva@joinville.edu.sc.gov.br

P1=P2=P3=P4=P5=P6=P7=  
=P8=P9=P10=P11=P19=  
=P20=P22

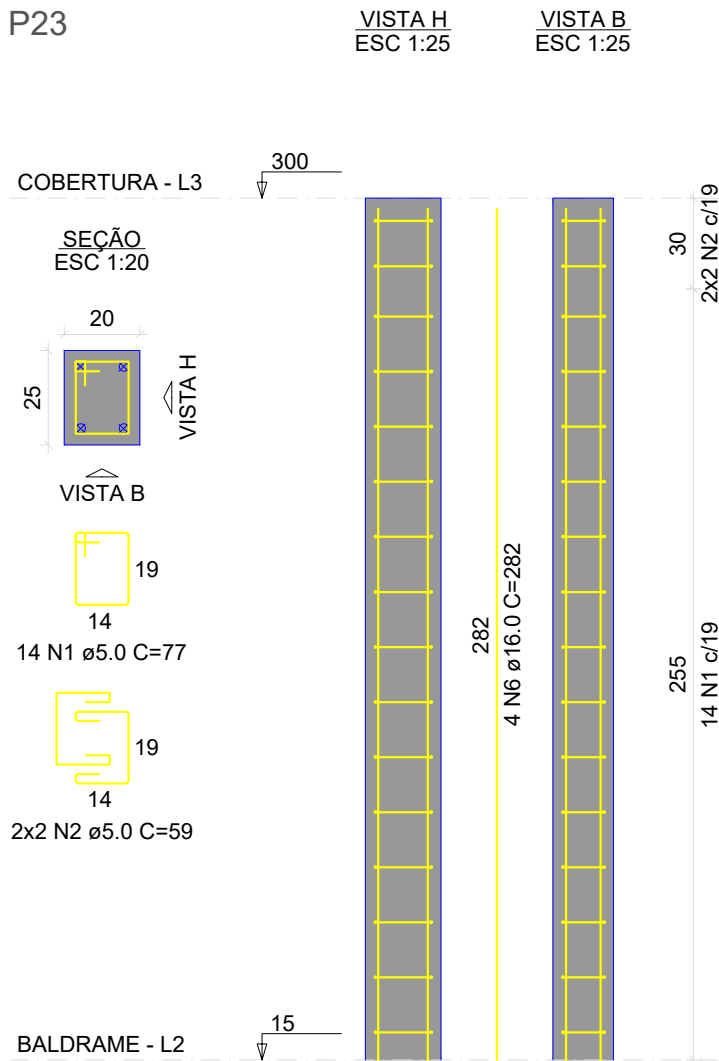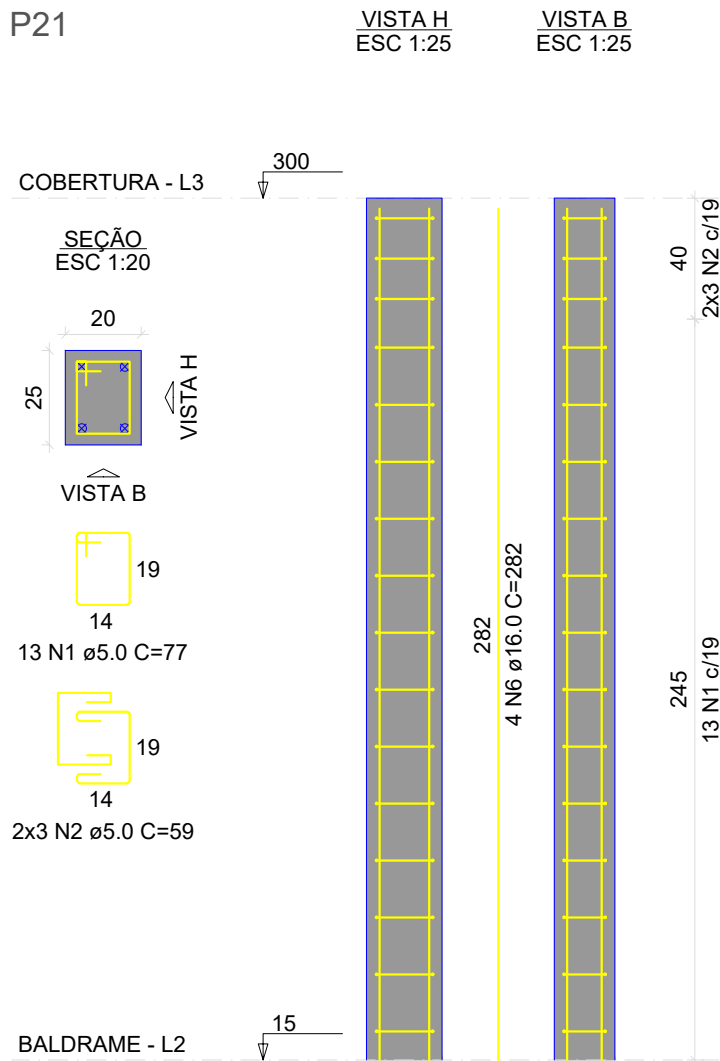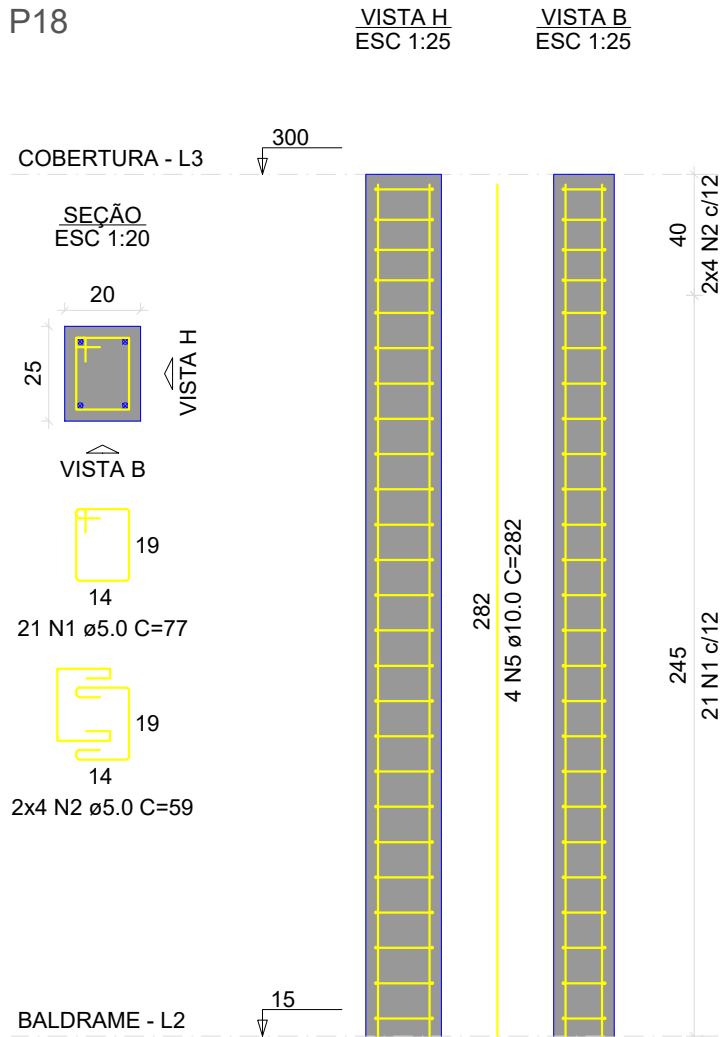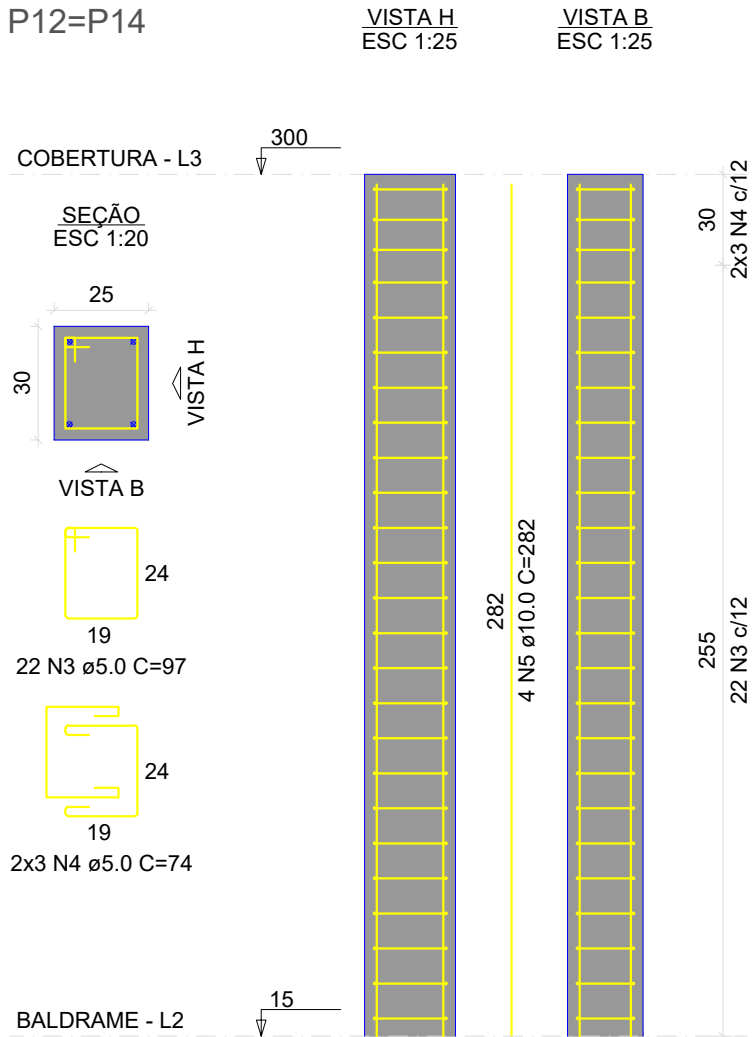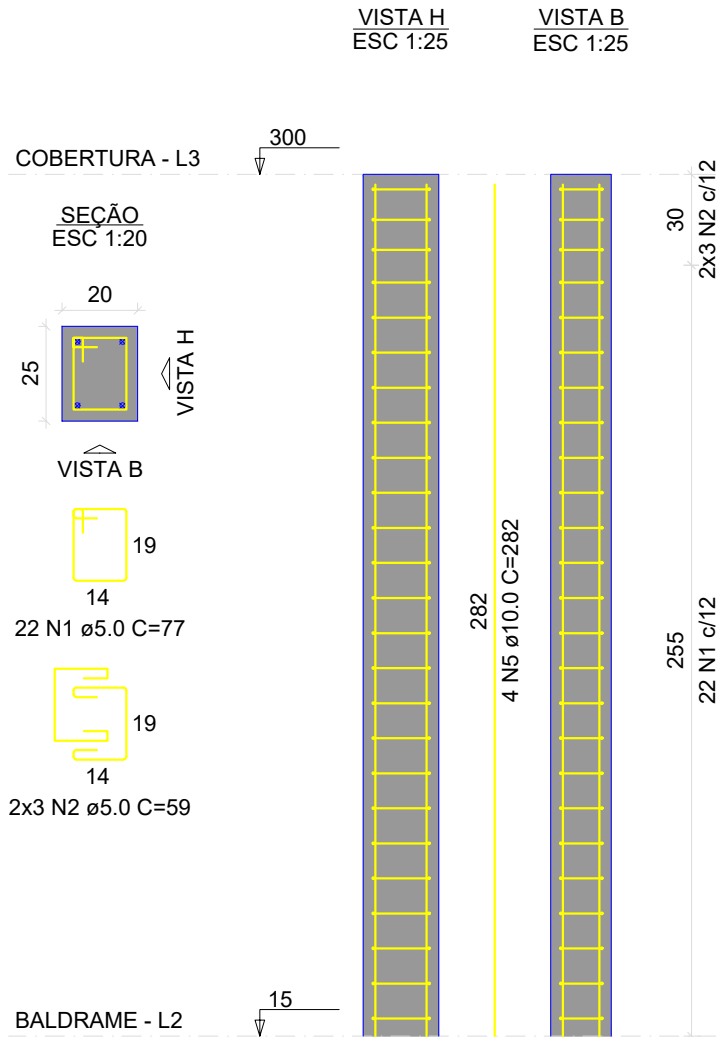

RELAÇÃO DO AÇO

AÇO	N	DIAM (mm)	QUANT	C.UNIT (cm)	C.TOTAL (cm)
CA60	1	5.0	356	77	27412
	2	5.0	102	59	6018
	3	5.0	44	97	4268
	4	5.0	12	74	888
CA50	5	10.0	68	282	19176
	6	16.0	8	282	2256

RESUMO DO AÇO

AÇO	DIAM (mm)	C.TOTAL (m)	PESO + 10% (kg)
CA50	10.0	191.8	130
CA60	5.0	385.9	39.2
PESO TOTAL (kg)			65.4
CA50	169.2		
CA60	65.4		

Volume de concreto (C-25) = 2.85 m³  
Área de forma = 49.88 m²

REFERÊNCIAS

ABNT NBR 6118/2014 - PROJETO DE ESTRUTURAS DE CONCRETO ARMADO  
ABNT NBR 6120/2019 - AÇÕES PARA O CÁLCULO DE ESTRUTURAS DE EDIFICAÇÕES  
ABNT NBR 8953/2015 - CONCRETO PARA FINS ESTRUTURAIS  
ABNT NBR 6484/2020 - SONDAGEM DE SIMPLS RECONHECIMENTO COM SPT  
ABNT NBR 6122/2019 - PROJETO E EXECUÇÃO DE FUNDAÇÕES  
ENSAIOS DE SONDAGEM FORNECIDOS PELA CONTRATANTE

CONSIDERAÇÕES GERAIS

- MEDIDAS DO PROJETO ESTRUTURAL EM CENTÍMETROS
- MEDIDAS DAS BITOLAS DE AÇO EM MILÍMETROS INDICADAS EM PLANTA
- OS AÇOS UTILIZADOS SÃO CA-50 COM BARRAS NERVURADAS
- TODAS AS ARMADURAS DEVEM SER AMARRADAS ENTRE SI COM ARAME RECOZIDO N18 1,25 mm
- A COBERTURA MÍNIMA DAS ARMADURAS DEVE ATENDER 4,0 cm
- CONCRETO DEVE ATENDER FCK = 25 MPa APÓS 28 DIAS
- UTILIZAR ESPAÇADORES PLÁSTICOS PARA GARANTIA DA COBERTURA MÍNIMA
- UTILIZAR ESPAÇADORES TRELÇADOS (h = 9,0 cm) ENTRE A ARMADURA POSITIVA E NEGATIVA
- CONCRETAGEM DA BASE REALIZADA SOBRE LASTRO DE CONCRETO MAGRO ESP = 5,0 cm
- CONCRETAGEM COM ADITIVO PLASTIFICANTE PARA MELHORAR A IMPERMEABILIZAÇÃO
- CONCRETO BOMBEADO DEVE POSSUIR SLUMP 90 mm +- 10 mm
- CONSUMO DE CIMENTO DEVE ATENDER O MÍNIMO DE 350 Kg/m³
- UTILIZAR SOMENTE BRITA 1 NO CONCRETO
- ESTACAS DO TIPO BROCA COM ESCAVAÇÃO MANUAL
- LIMPEZA E COMPACTAÇÃO DA ÁREA ATÉ A COTA DE -13 cm

QUADRO DE REVISÕES

REVISÃO	DESCRIÇÃO	DATA	DESENHO
	EMIÇÃO	11/08/2023	CAIO

APROVAÇÕES	
------------	--

PROPRIETÁRIO	RESPONSÁVEL TÉCNICO
MUNICÍPIO DE JOINVILLE 83.169.623/0001-10	CAIO CÉSAR CARDOSO 185783-6




EQUIPE TÉCNICA DA EMPRESA  
CAIO CÉSAR CARDOSO DA SILVA  
ENGENHEIRO CIVIL  
CREA/SC: 185783-6

PROPRIETÁRIO	MUNICÍPIO DE JOINVILLE		
EDIFICAÇÃO	E.M. CARLOS HEINS FUNKE		
ENDEREÇO	RUA ADRIANÓPOLIS, S/N, DONA FRANCISCA (PIRABEIRABA) - JOINVILLE/SC		
PROJETO	ARQUIVO ESTRUTURAL - AMBIENTE DE ANIMAIS (Bovino cultura)		Data 11/08/2023
CONTEÚDO	ETAPA	Projeto	FOLHA EST 10/14
	ESCALA	Indicada	
DETALHAMENTO DE PILARES - COBERTURA			
Prefeitura Municipal de Joinville   Secretaria da Educação   CNPJ 83.169.623/0001-10 Rua Itajaí, Nº 390   CEP 89201-090 - Joinville Fone: (47) 3431-3009   E-mail: caio.silva@joinville.edu.sc.gov.br			

Prefeitura Municipal de Joinville | Secretaria da Educação | CNPJ 83.169.623/0001-10  
Rua Itajai, Nº 390 | CEP 89201-090 - Joinville Fone: (47) 3431-3009 | E-mail: caio.silva@joinville.edu.sc.gov.br



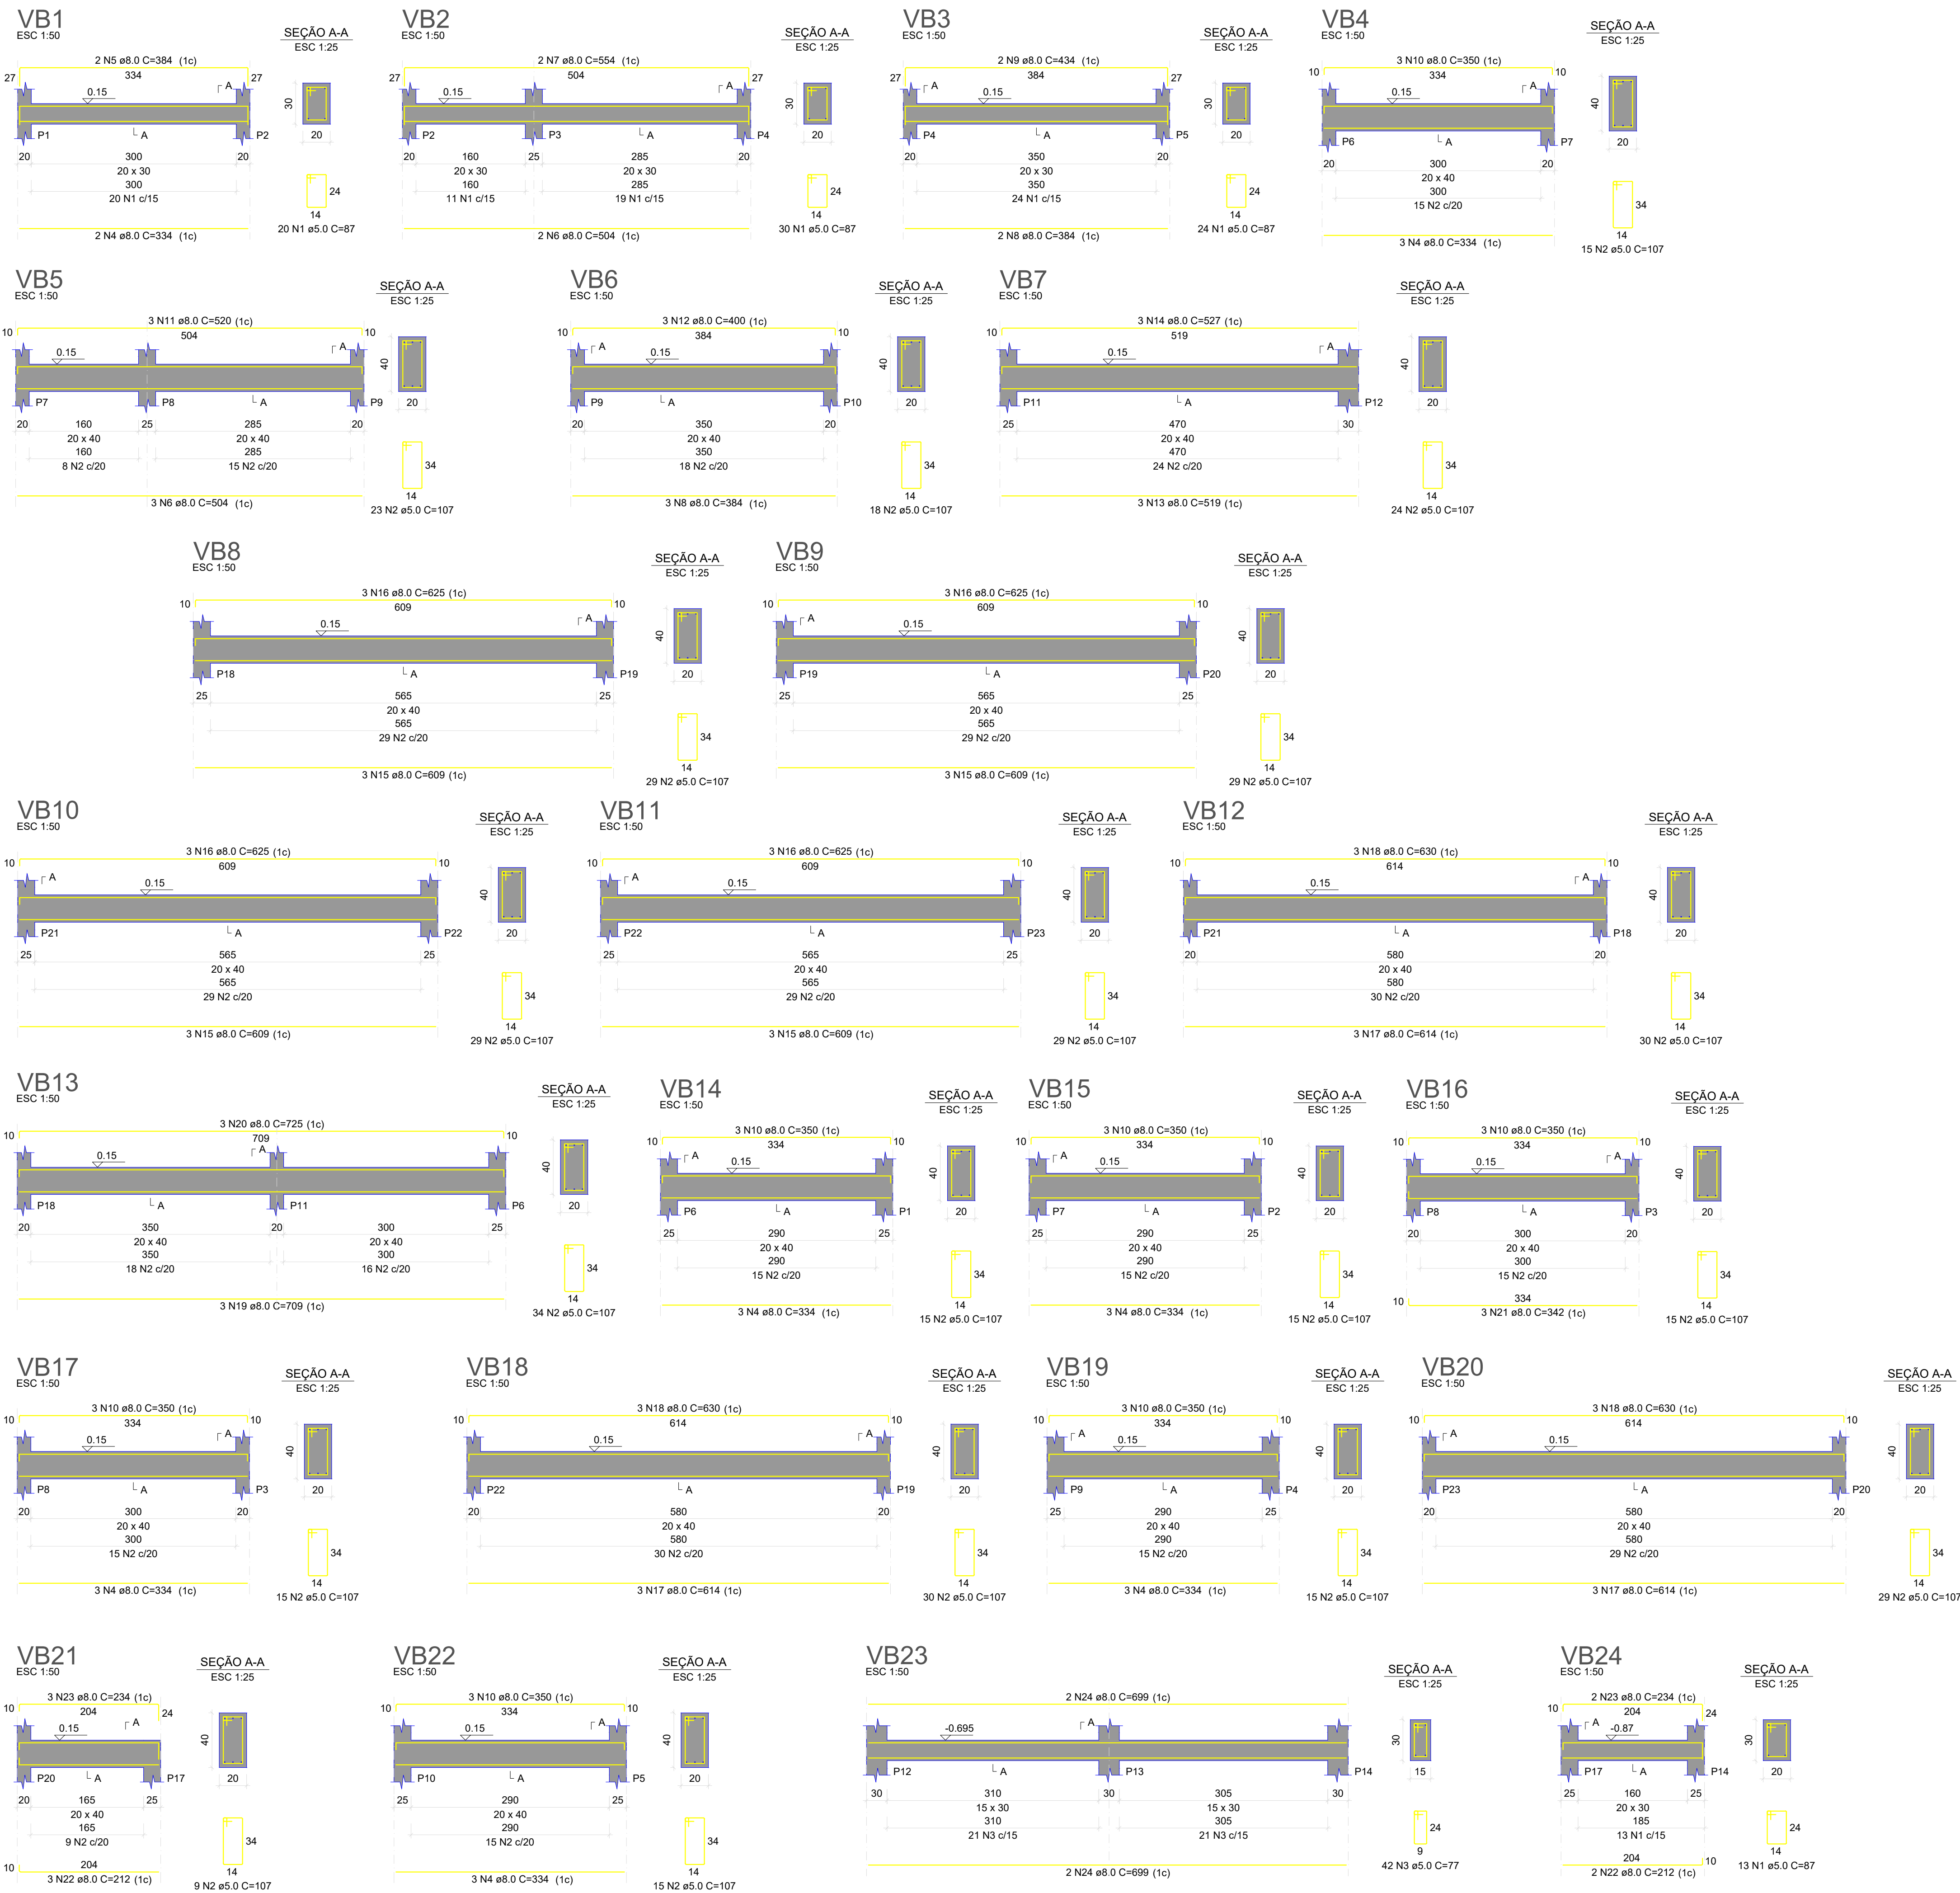

RELAÇÃO DO AÇO					
VB1	VB2	VB3			
VB4	VB5	VB6			
VB7	VB8	VB9			
VB10	VB11	VB12			
VB13	VB14	VB15			
VB16	VB17	VB18			
VB19	VB20	VB21			
VB22	VB23	VB24			
AÇO	N	DIAM (mm)	QUANT	C.UNIT (cm)	C.TOTAL (cm)
CA60	1	5.0	87	87	7569
	2	5.0	418	107	44726
	3	5.0	42	77	3234
	4	8.0	20	334	6680
CA50	5	8.0	2	384	768
	6	8.0	5	504	2520
	7	8.0	2	554	1108
	8	8.0	5	384	1920
	9	8.0	2	434	868
	10	8.0	21	350	7350
	11	8.0	3	520	1560
	12	8.0	3	400	1200
	13	8.0	3	519	1557
	14	8.0	3	527	1581
	15	8.0	12	609	7308
	16	8.0	12	625	7500
	17	8.0	9	614	5526
	18	8.0	9	630	5670
	19	8.0	3	709	2127
	20	8.0	3	725	2175
	21	8.0	3	342	1026
	22	8.0	5	312	1060
	23	8.0	5	234	1170
	24	8.0	4	699	2796

RESUMO DO AÇO			
AÇO	DIAM (mm)	C.TOTAL (m)	PESO + 10% (kg)
CA50	8.0	634.7	275.5
CA60	5.0	555.3	94.1
PESO TOTAL (kg)			
CA50	275.5		
CA60	94.1		
Volume de concreto (C-25) = 7.54 m³			
Área de forma = 96.05 m²			

REFERÊNCIAS

ABNT NBR 6118/2014 - PROJETO DE ESTRUTURAS DE CONCRETO ARMADO  
ABNT NBR 6120/2019 - AÇÕES PARA O CÁLCULO DE ESTRUTURAS DE EDIFICAÇÕES  
ABNT NBR 8953/2015 - CONCRETO PARA FINS ESTRUTURAIS  
ABNT NBR 6484/2020 - SONDADE DE SIMPES RECONHECIMENTO COM SPT  
ABNT NBR 6122/2019 - PROJETO E EXECUÇÃO DE FUNDAÇÕES  
ENSAIOS DE SONDADE FORNECIDOS PELA CONTRATANTE

CONSIDERAÇÕES GERAIS

1. MEDIDAS DO PROJETO ESTRUTURAL EM CENTÍMETROS  
2. MEDIDAS DAS BITOLAS DE AÇO EM MILÍMETROS INDICADAS EM PLANTA  
3. OS AÇOS UTILIZADOS SÃO CA-50 COM BARRAS NERVURADAS  
4. TODAS AS ARMADURAS DEVEM SER AMARRADAS ENTRE SI COM ARAME RECOZIDO N18 1,25 mm  
5. A COBERTURA MÍNIMA DAS ARMADURAS DEVE ATENDER 4,0 cm  
6. CONCRETO DEVE ATENDER FCK = 25 MPa APÓS 28 DIAS  
7. UTILIZAR ESPAÇADORES PLÁSTICOS PARA GARANTIA DA COBERTURA MÍNIMA  
8. UTILIZAR ESPAÇADORES TRELÇADOS (h = 9,0 cm) ENTRE A ARMADURA POSITIVA E NEGATIVA  
9. CONCRETAGEM DA BASE REALIZADA SOBRE LASTRO DE CONCRETO MAGRO ESP = 5,0 cm  
10. CONCRETAGEM COM ADITIVO PLASTIFICANTE PARA MELHORAR A IMPERMEABILIZAÇÃO  
11. CONCRETO BOMBEADO DEVE POSSUIR SLUMP 90 mm +/- 10 mm  
12. CONSUMO DE CIMENTO DEVE ATENDER O MÍNIMO DE 350 Kg/m³  
13. UTILIZAR SOMENTE BRITA 1 NO CONCRETO  
14. ESTACAS DO TIPO BROCA COM ESCAVAÇÃO MANUAL  
15. LIMPEZA E COMPACTAÇÃO DA ÁREA ATÉ A COTA DE -13 cm

QUADRO DE REVISÕES

REVISÃO	DESCRIÇÃO	DATA	DESENHO
	EMISSÃO		CAIO

APROVAÇÕES

PROPRIETÁRIO

RESPONSÁVEL TÉCNICO

MUNICÍPIO DE JOINVILLE  
83.169.623/0001-10

CAIO CÉSAR CARDOSO  
185783-6

EQUIPE TÉCNICA DA EMPRESA  
CAIO CÉSAR CARDOSO DA SILVA  
ENGENHEIRO CIVIL  
CREA/SC: 185783-6

PROPRIETÁRIO  
MUNICÍPIO DE JOINVILLE

EDIFICAÇÃO  
E.M. CARLOS HEINS FUNKE

ENDEREÇO  
RUA ADRIANÓPOLIS, S/N, DONA FRANCISCA (PIRABEIRABA) - JOINVILLE/SC

PROJETO  
ESTRUTURAL - AMBIENTE DE ANIMAIS (Bovinoicultura)

CONTEÚDO  
DETALHAMENTO VIGAS - BALDRAME

ARQUIVO  
EST BOVINO.CULTURA 30.11.23


ETAPA  
Projeto

ESCALA  
Indicada

DATA  
11/08/2023

FOLHA  
EST 11/14

Prefeitura Municipal de Joinville | Secretaria da Educação | CNPJ 83.169.623/0001-10  
Rua Itajaí, Nº 390 | CEP 89201-090 - Joinville | Fone: (47) 3431-3009 | E-mail: caio.silva@joinville.edu.sc.gov.br

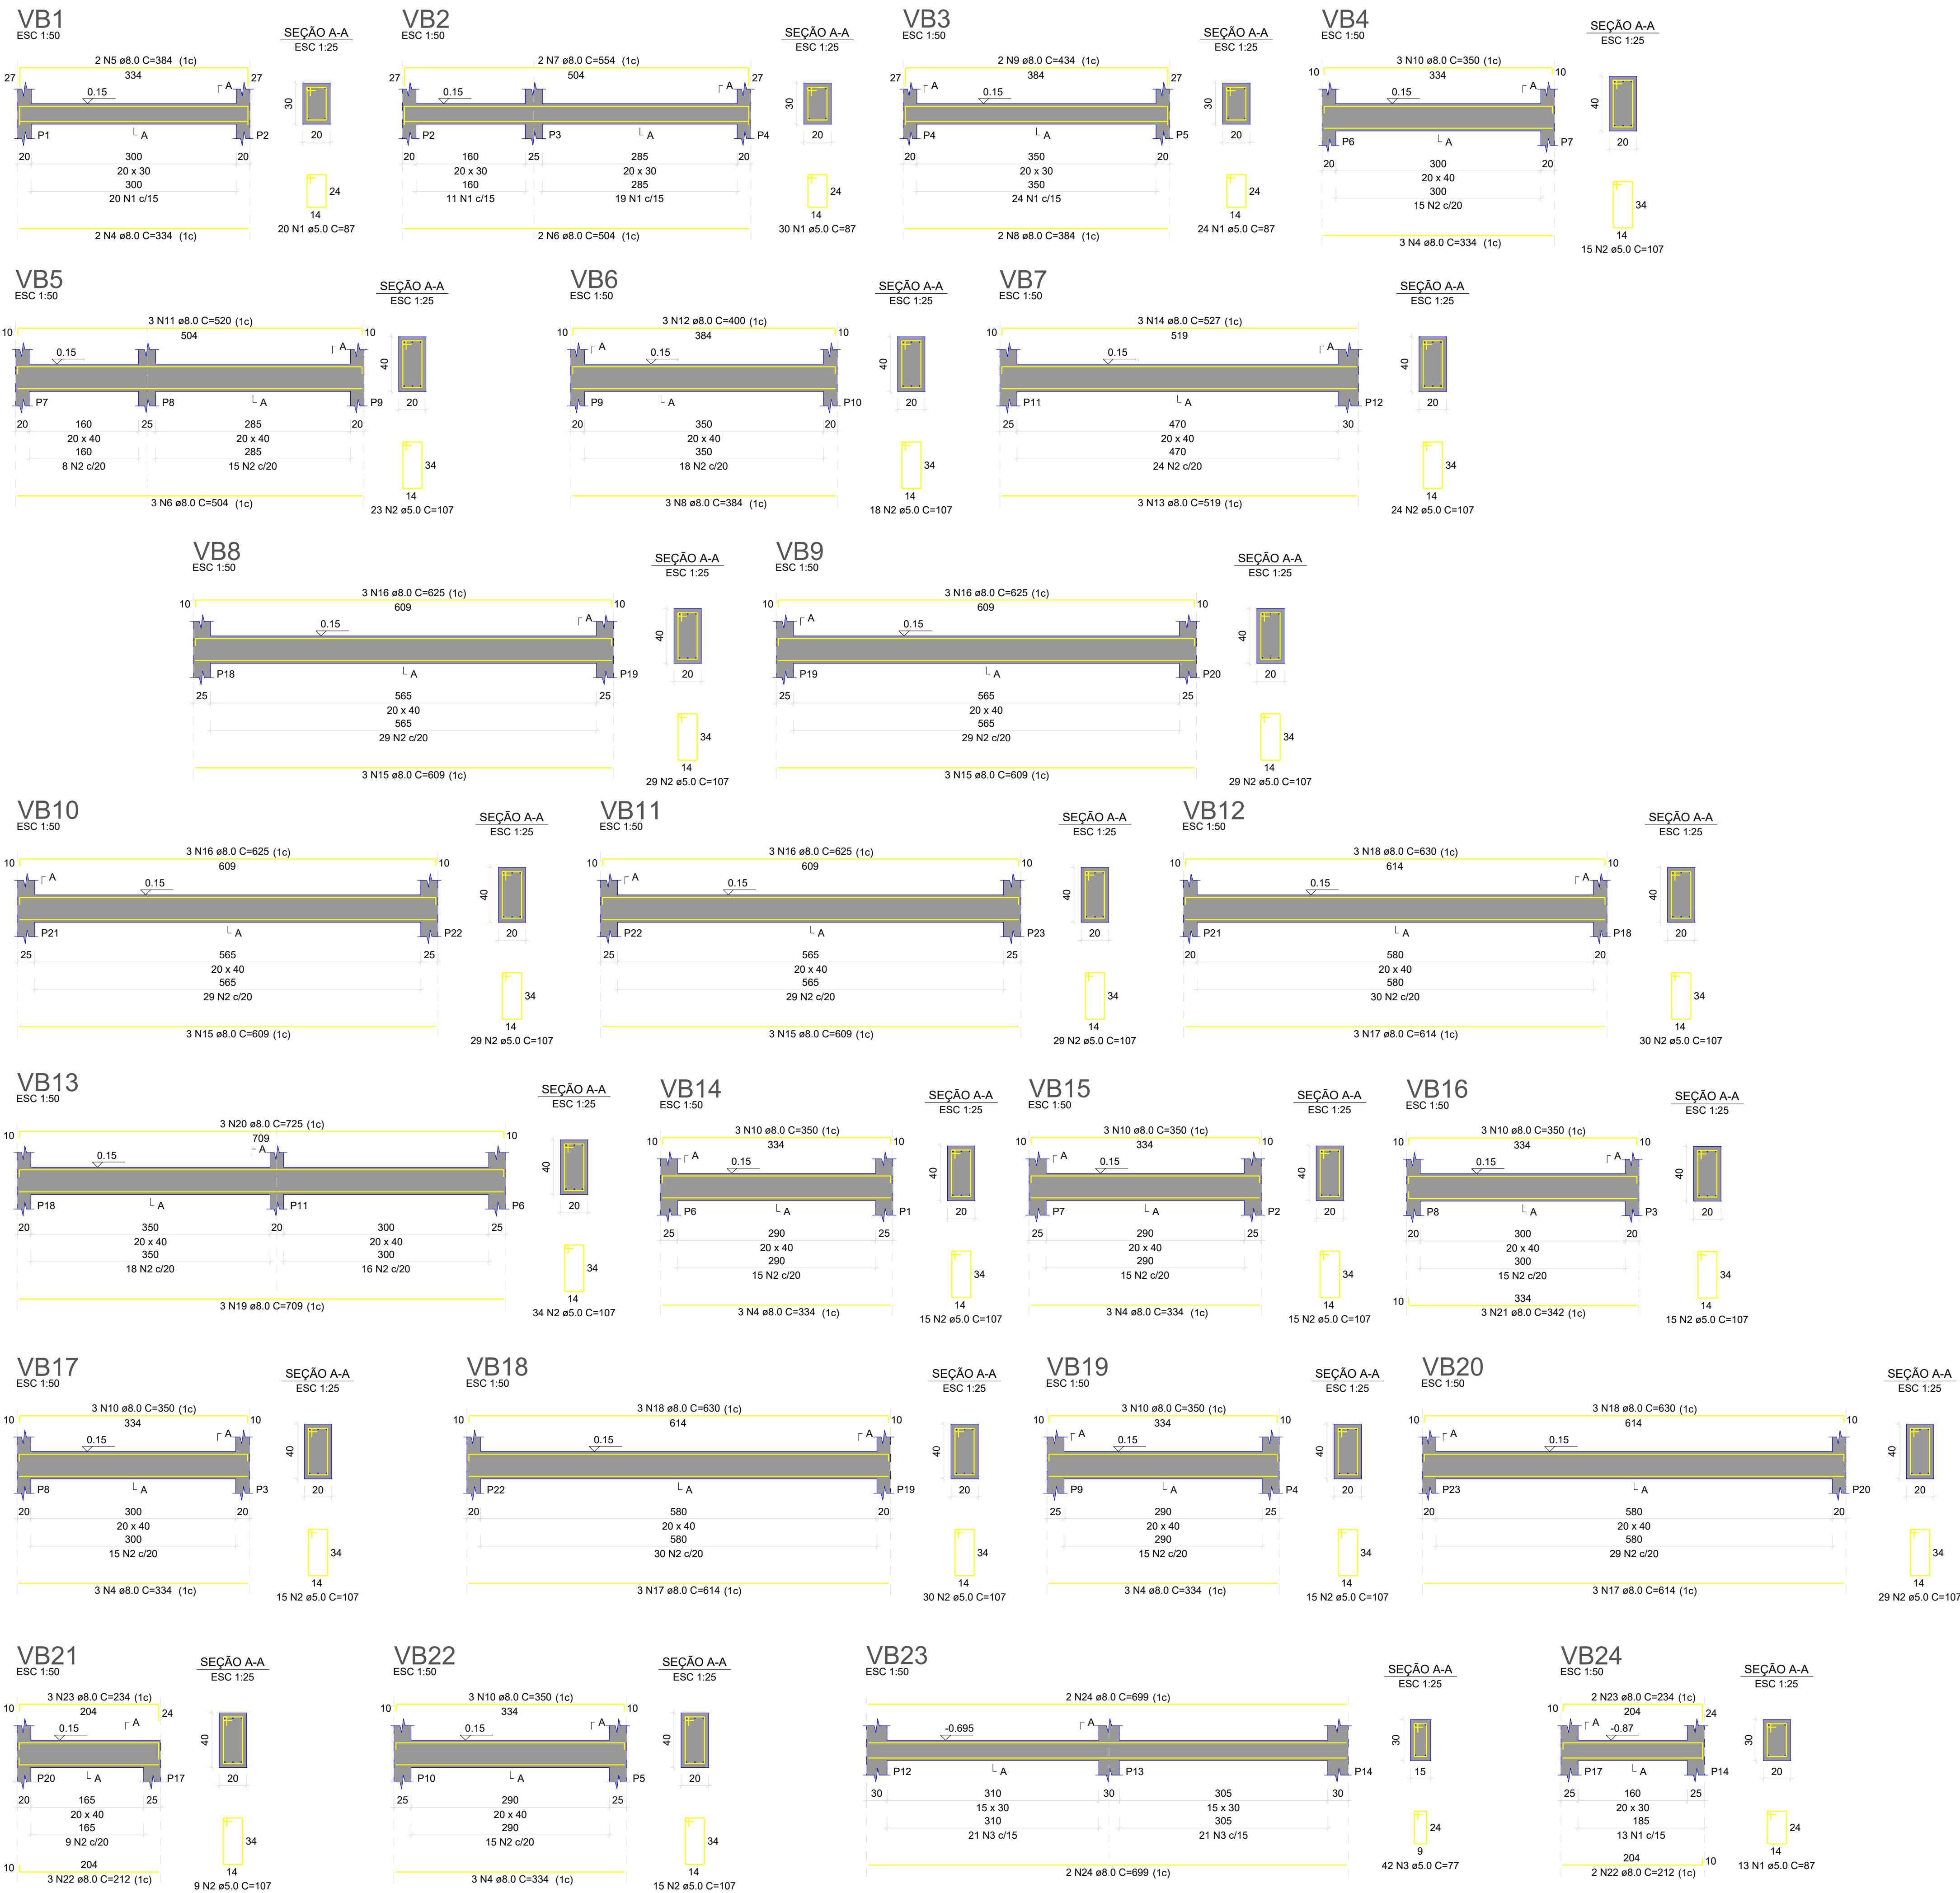

RELAÇÃO DO AÇO					
VB1	VB2	VB3			
VB4	VB5	VB6			
VB7	VB8	VB9			
VB10	VB11	VB12			
VB13	VB14	VB15			
VB16	VB17	VB18			
VB19	VB20	VB21			
VB22	VB23	VB24			
AÇO	N	DIAM (mm)	QUANT	C.UNIT (cm)	C.TOTAL (cm)
CA60	1	5.0	87	87	7569
	2	5.0	418	107	44726
	3	5.0	42	77	3234
	4	8.0	20	334	6680
CA50	5	8.0	2	384	768
	6	8.0	5	504	2520
	7	8.0	2	554	1108
	8	8.0	5	384	1920
	9	8.0	2	434	868
	10	8.0	21	350	7350
	11	8.0	3	520	1560
	12	8.0	3	400	1200
	13	8.0	3	519	1557
	14	8.0	3	527	1581
	15	8.0	12	609	7308
	16	8.0	12	625	7500
	17	8.0	9	614	5526
	18	8.0	9	630	5670
	19	8.0	3	709	2127
	20	8.0	3	725	2175
	21	8.0	3	342	1026
	22	8.0	5	312	1060
	23	8.0	5	234	1170
	24	8.0	4	699	2796

RESUMO DO AÇO			
AÇO	DIAM (mm)	C.TOTAL (m)	PESO + 10% (kg)
CA50	8.0	634.7	275.5
CA60	5.0	555.3	94.1
PESO TOTAL (kg)			
CA50	275.5		
CA60	94.1		
Volume de concreto (C-25) = 7.54 m³			
Área de forma = 96.05 m²			

REFERÊNCIAS

ABNT NBR 6118/2014 - PROJETO DE ESTRUTURAS DE CONCRETO ARMADO  
ABNT NBR 6120/2019 - AÇÕES PARA O CÁLCULO DE ESTRUTURAS DE EDIFICAÇÕES  
ABNT NBR 8953/2019 - CONCRETO PARA FINS ESTRUTURAIS  
ABNT NBR 6484/2020 - SONDADEGE DE SIMPES RECONHECIMENTO COM SPT  
ABNT NBR 6122/2019 - PROJETO E EXECUÇÃO DE FUNDAÇÕES  
ENSAIOS DE SONDADEGE FORNECIDOS PELA CONTRATANTE

CONSIDERAÇÕES GERAIS

1. MEDIDAS DO PROJETO ESTRUTURAL EM CENTÍMETROS  
2. MEDIDAS DAS BITOLAS DE AÇO EM MILÍMETROS INDICADAS EM PLANTA  
3. OS AÇOS UTILIZADOS SÃO CA-50 COM BARRAS NERVURADAS  
4. TODAS AS ARMADURAS DEVEM SER AMARRADAS ENTRE SI COM ARAME RECOZIDO N18 1,25 mm  
5. A COBERTURA MÍNIMA DAS ARMADURAS DEVE ATENDER 4.0 cm  
6. CONCRETO DEVE ATENDER FCK = 25 MPa APÓS 28 DIAS  
7. UTILIZAR ESPAÇADORES PLÁSTICOS PARA GARANTIA DA COBERTURA MÍNIMA  
8. UTILIZAR ESPAÇADORES TRELICADOS (h = 9.0 cm) ENTRE A ARMADURA POSITIVA E NEGATIVA  
9. CONCRETAGEM DA BASE REALIZADA SOBRE LASTRO DE CONCRETO MAGRO ESP = 5.0 cm  
10. CONCRETAGEM COM ADITIVO PLASTIFICANTE PARA MELHORAR A IMPERMEABILIZAÇÃO  
11. CONCRETO BOMBEADO DEVE POSSUIR SLUMP 90 mm +/- 10 mm  
12. CONSUMO DE CIMENTO DEVE ATENDER O MÍNIMO DE 350 Kg/m³  
13. UTILIZAR SOMENTE BRITA 1 NO CONCRETO  
14. ESTACAS DO TIPO BROCA COM ESCAVAÇÃO MANUAL  
15. LIMPEZA E COMPACTAÇÃO DA ÁREA ATÉ A COTA DE -13 cm

QUADRO DE REVISÕES

REVISÃO	DESCRIÇÃO	DATA	DESENHO
	EMISSÃO		CAIO

APROVAÇÕES

PROPRIETÁRIO

RESPONSÁVEL TÉCNICO

MUNICÍPIO DE JOINVILLE  
83.169.623/0001-10

CAIO CÉSAR CARDOSO  
185783-6

EQUIPE TÉCNICA DA EMPRESA  
CAIO CÉSAR CARDOSO DA SILVA  
ENGENHEIRO CIVIL  
CREA/SC: 185783-6

PROPRIETÁRIO

MUNICÍPIO DE JOINVILLE

EDIFICAÇÃO

E.M. CARLOS HEINS FUNKE

ENDEREÇO

RUA ADRIANÓPOLIS, S/N, DONA FRANCISCA (PIRABEIRABA) - JOINVILLE/SC

PROJETO

ESTRUTURAL - AMBIENTE DE ANIMAIS (Bovinoicultura)

ARQUIVO

EST\_BOVINO\_CULTURA\_30.11.23

DATA

11/08/2023

CONTEÚDO

DETALHAMENTO VIGAS - BALDRAME

ETAPA


Projeto

FOLHA

EST 11/14

Prefeitura Municipal de Joinville | Secretaria da Educação | CNPJ 83.169.623/0001-10  
Rua Itajaí, Nº 390 | CEP 89201-090 - Joinville | Fone: (47) 3431-3009 | E-mail: caio.silva@joinville.edu.sc.gov.br



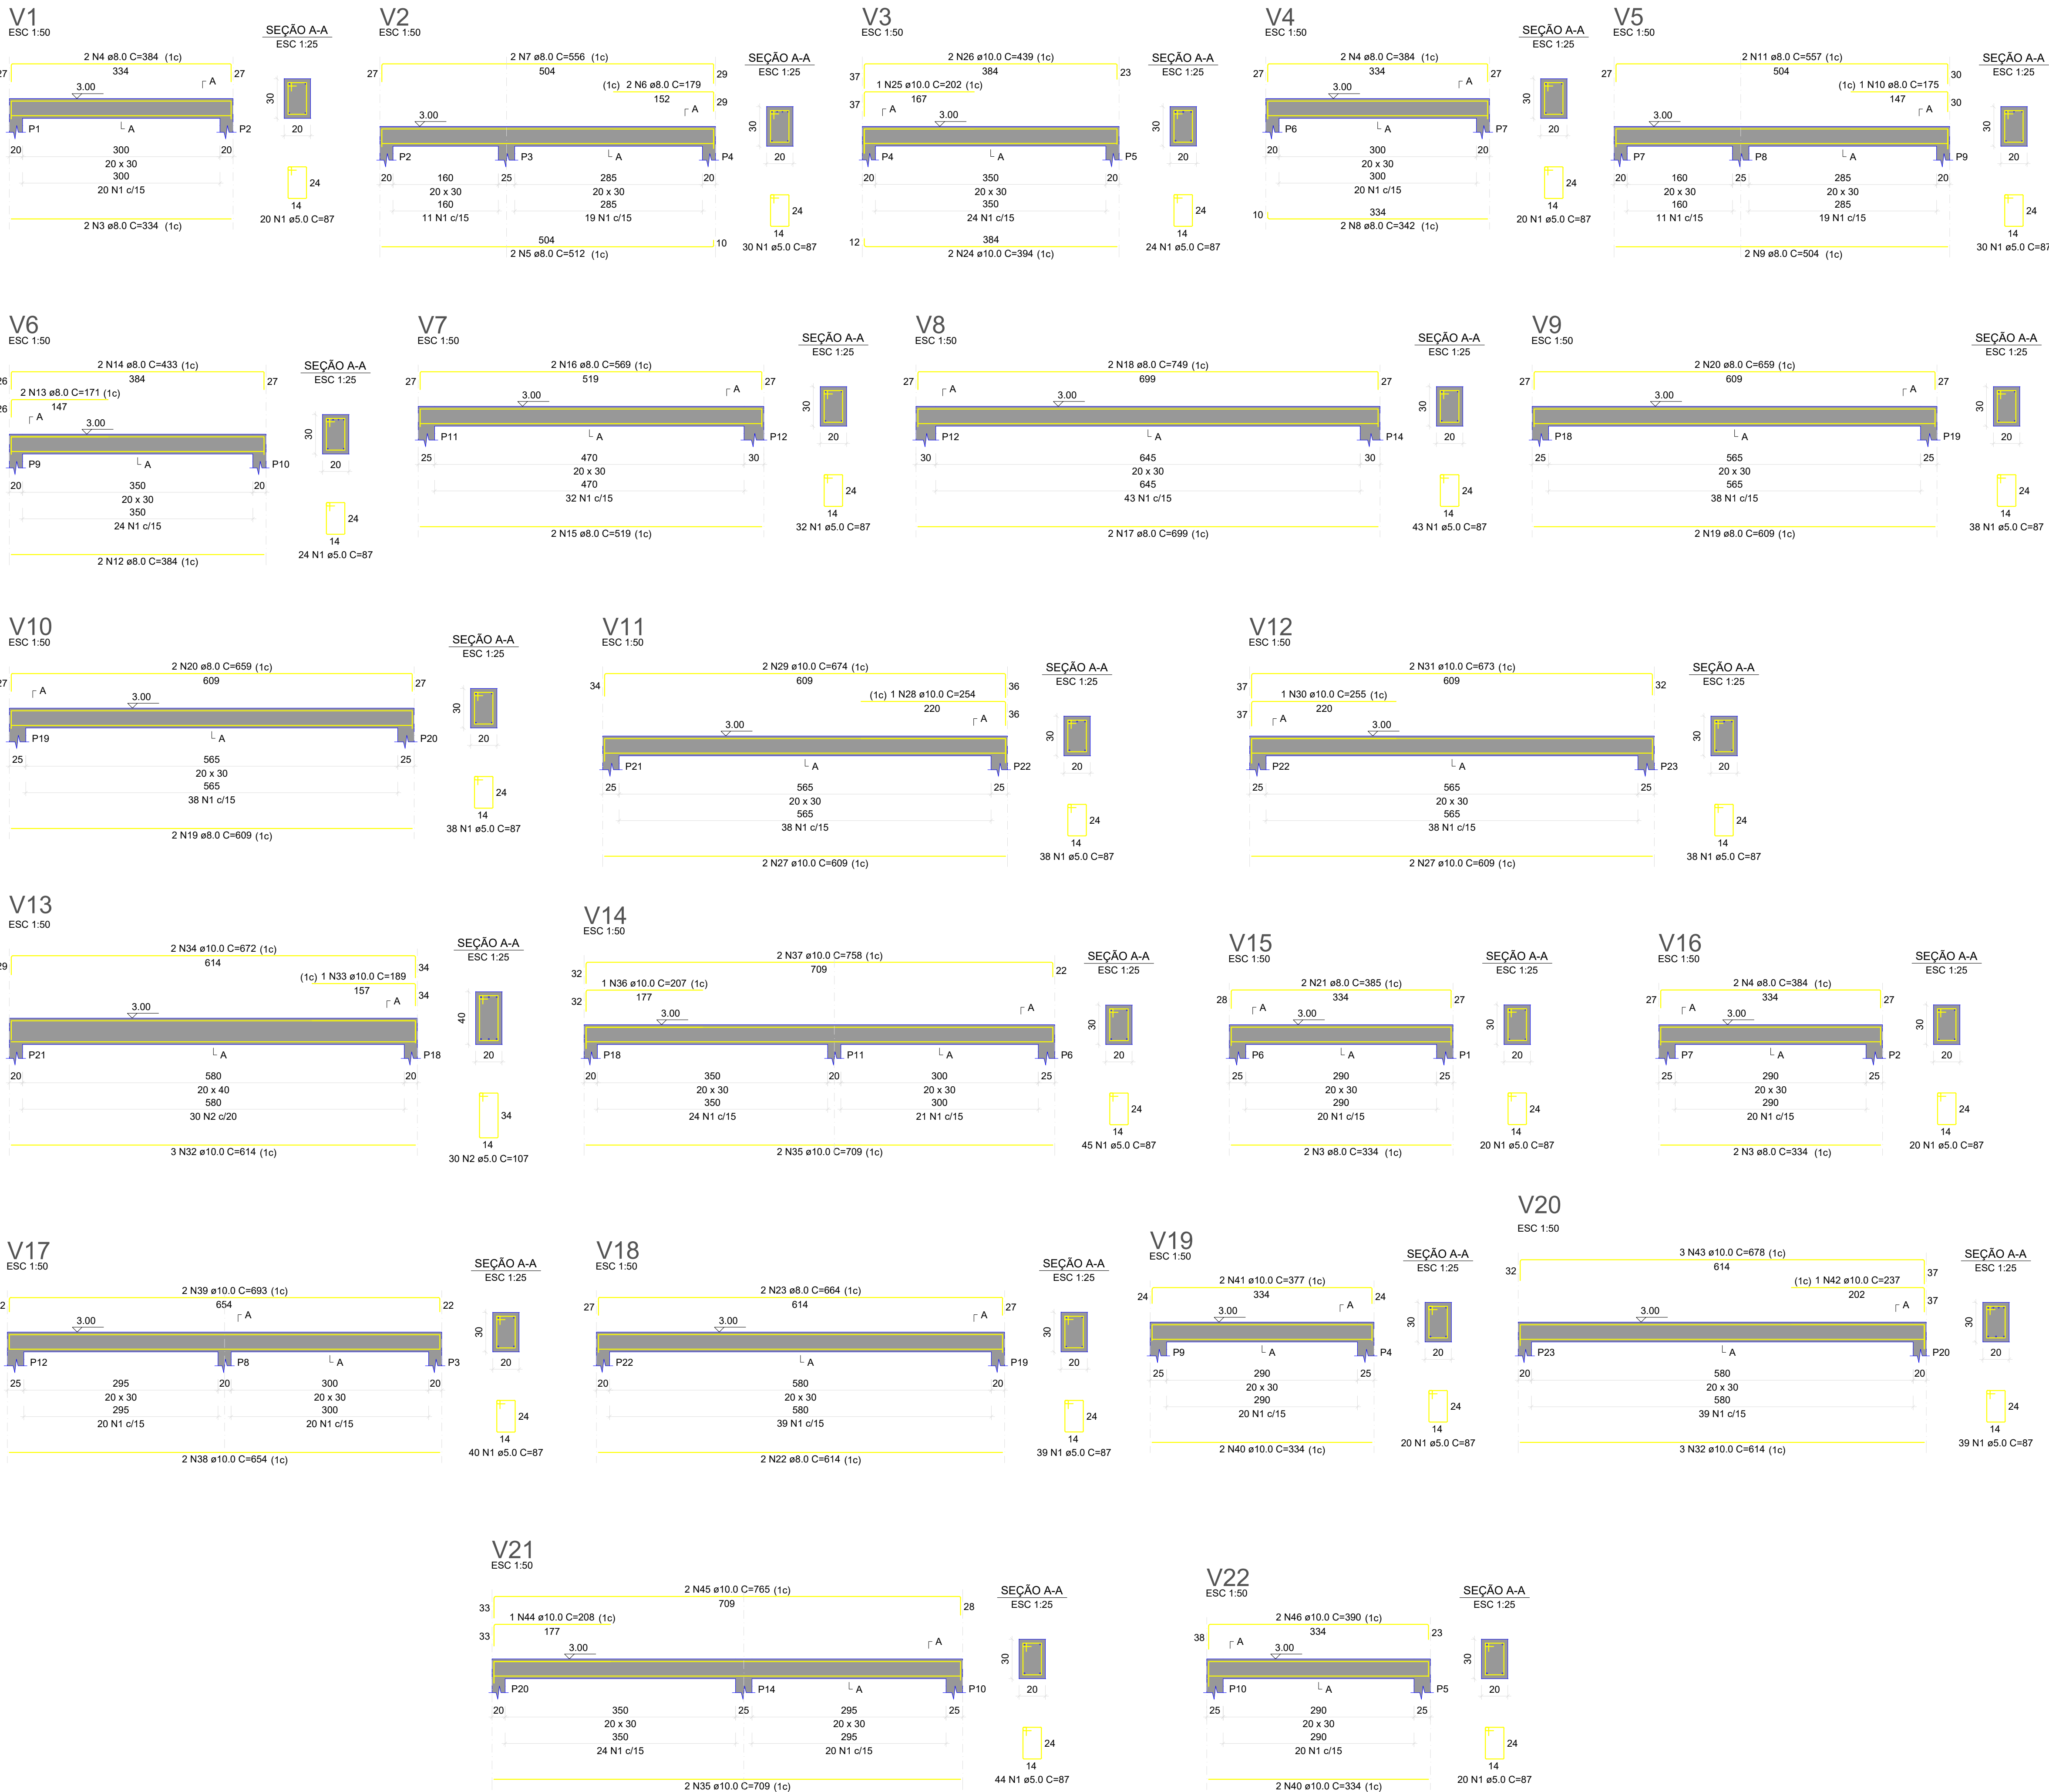


RELAÇÃO DO AÇO					
AÇO	N	DIAM (mm)	QUANT	C.UNIT (cm)	C.TOTAL (cm)
V1	1	5.0	662	87	57594
V4	2	5.0	30	107	3210
V5	3	8.0	6	334	2004
V7	4	8.0	6	384	2304
V10	5	8.0	2	512	1024
V13	6	8.0	2	179	358
V16	7	8.0	2	556	1112
V19	8	8.0	2	342	684
V22	9	8.0	2	504	1008
	10	8.0	1	175	175
	11	8.0	2	557	1114
	12	8.0	2	384	768
	13	8.0	2	171	342
	14	8.0	2	433	866
	15	8.0	2	519	1038
	16	8.0	2	569	1138
	17	8.0	2	699	1398
	18	8.0	2	749	1498
	19	8.0	4	609	2436
	20	8.0	4	659	2636
	21	8.0	2	385	770
	22	8.0	2	614	1228
	23	8.0	2	664	1328
	24	10.0	2	394	788
	25	10.0	1	202	202
	26	10.0	2	439	878
	27	10.0	4	609	2436
	28	10.0	1	254	254
	29	10.0	2	674	1348
	30	10.0	1	255	255
	31	10.0	2	673	1346
	32	10.0	6	614	3684
	33	10.0	1	189	189
	34	10.0	2	672	1344
	35	10.0	4	709	2836
	36	10.0	1	207	207
	37	10.0	2	758	1516
	38	10.0	2	654	1308
	39	10.0	2	693	1386
	40	10.0	4	334	1336
	41	10.0	2	377	754
	42	10.0	1	237	237
	43	10.0	3	678	2034
	44	10.0	1	208	208
	45	10.0	2	765	1530
	46	10.0	2	390	780

RESUMO DO AÇO			
AÇO	DIAM (mm)	C.TOTAL (m)	PESO + 10% (kg)
CA50	8.0	252.3	109.5
CA60	10.0	268.6	182.1
CA60	5.0	608	103.1
PESO TOTAL (kg)			
CA50	291.6		
CA60	103.1		

Volume de concreto (C-25) = 6.33 m³  
Área de forma = 78.98 m²

QUADRO DE REVISÕES			
REVISÃO	DESCRIÇÃO	DATA	DESENHO
	EMISSÃO	11/08/2023	CAIO
APROVAÇÕES			
PROPRIETÁRIO		RESPONSÁVEL TÉCNICO	
<div>_____</div> <div>MUNICÍPIO DE JOINVILLE</div> <div>83169.623/0001-10</div>		<div>_____</div> <div>CAIO CÉSAR CARDOSO</div> <div>185783-6</div>	
<div><div>EQUIPE TÉCNICA DA EMPRESA</div><div>CAIO CÉSAR CARDOSO DA SILVA</div><div>ENGENHEIRO CIVIL</div><div>CREA/SC: 185783-6</div></div>			
PROPRIETÁRIO			
MUNICÍPIO DE JOINVILLE			
EDIFICAÇÃO			
E.M. CARLOS HEINS FUNKE			
ENDEREÇO			
RUA ADRIANÓPOLIS, S/N, DONA FRANCISCA (PIRABEIRABA) - JOINVILLE/SC			
PROJETO	ARQUIVO	DATA	
E-STRUTURAL - AMBIENTE DE ANIMAIS (Bovinocultura)	E-STRUTURAL - AMBIENTE DE ANIMAIS (Bovinocultura)	11/08/2023	
CONTEÚDO	ETAPA	FOLHA	EST 12/14
	Projeto		
	ESCALA		
DETALHAMENTO VIGAS - COBERTURA		Indicada	
Prefeitura Municipal de Joinville   Secretaria da Educação   CNPJ 83.169.623/0001-10			
Rua Itajaí, Nº 390   CEP 89201-090 - Joinville   Fone: (47) 3431-3009   E-mail: caio.silva@joinville.edu.sc.gov.br			



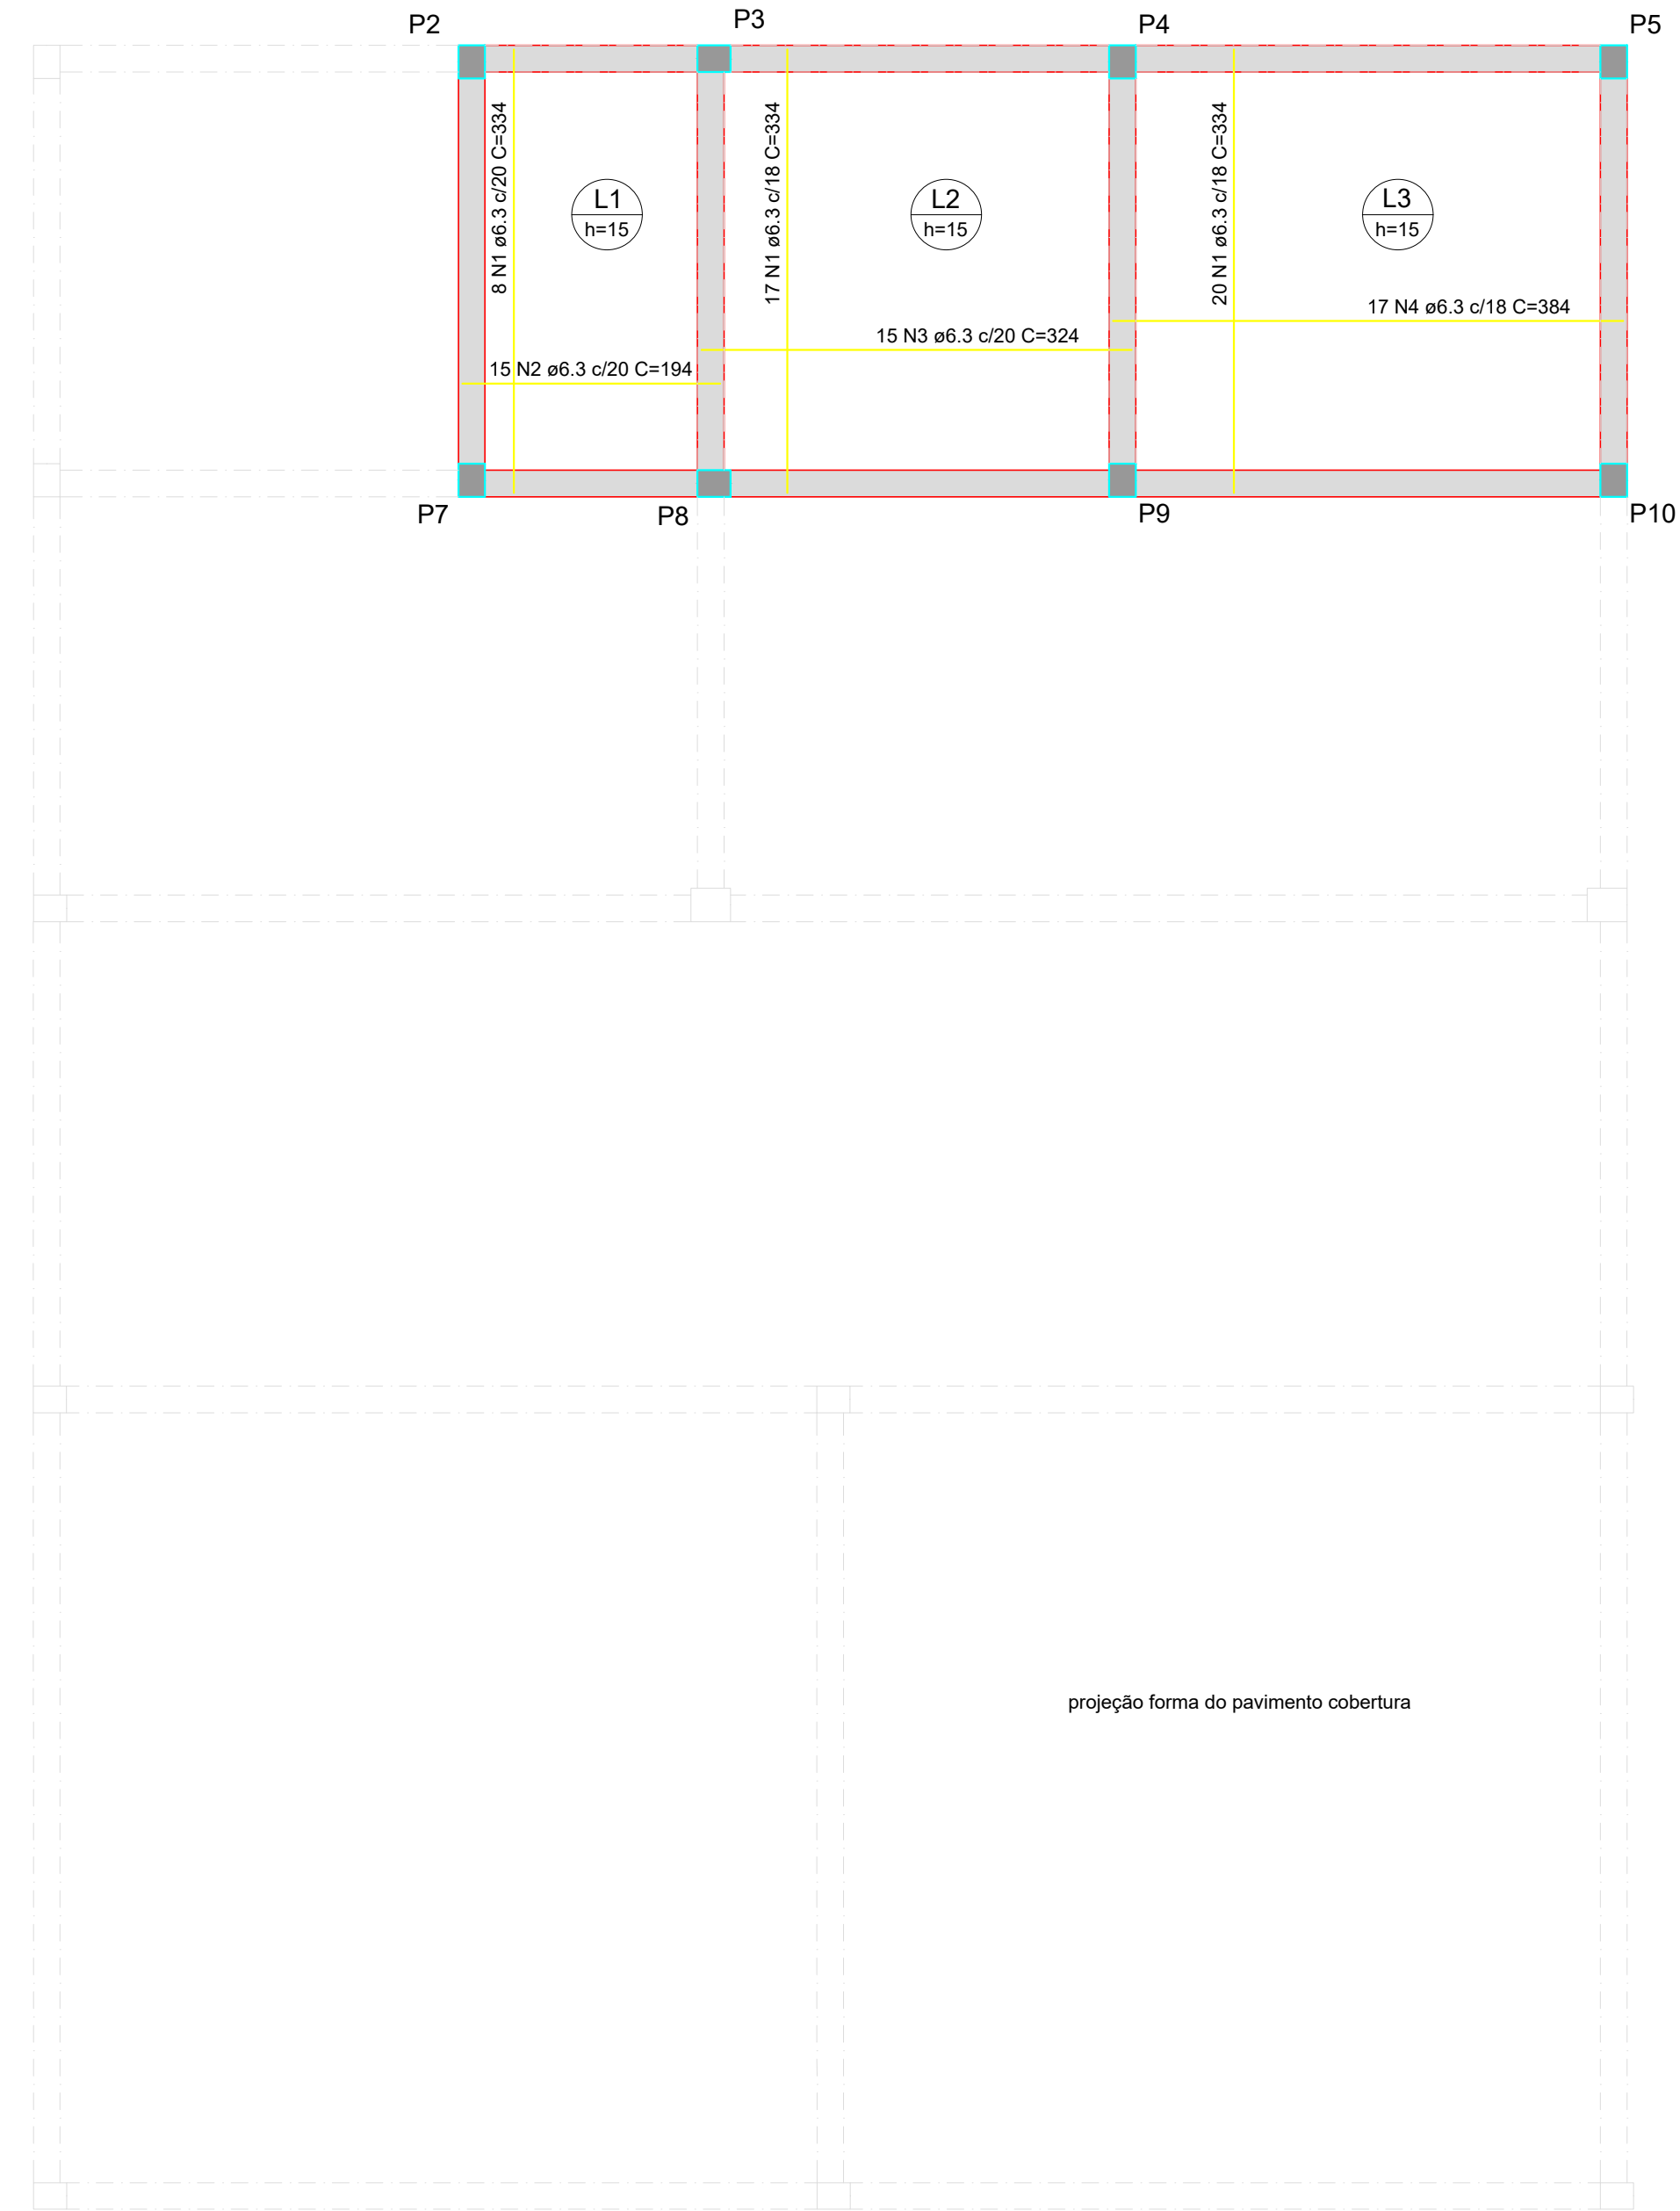

# Armação positiva das lajes do pavimento COBERTURA

escala 1:50

## RELAÇÃO DO AÇO

Positivos

AÇO	N	DIAM (mm)	QUANT	C.UNIT (cm)	C.TOTAL (cm)
CA50	1	6.3	45	334	15030
	2	6.3	15	194	2910
	3	6.3	15	324	4860
	4	6.3	17	384	6528

## RESUMO DO AÇO


AÇO	DIAM (mm)	C.TOTAL (m)	PESO + 10% (kg)
CA50	6.3	293.3	78.9

PESO TOTAL (kg)	
CA50	78.9

Volume de concreto (C-25) = 3.61 m³

Área de forma = 24.07 m²

QUADRO DE REVISÕES			
REVISÃO	DESCRIÇÃO	DATA	DESENHO
	EMIÇÃO	11/08/2023	CAIO
APROVAÇÕES			
PROPRIETÁRIO		RESPONSÁVEL TÉCNICO	
MUNICÍPIO DE JOINVILLE 83.169.623/0001-10		CAIO CÉSAR CARDOSO 185783-6	
<div><div>EQUIPE TÉCNICA DA EMPRESA CAIO CÉSAR CARDOSO DA SILVA ENGENHEIRO CIVIL CREA/SC: 185783-6</div></div>			
PROPRIETÁRIO MUNICÍPIO DE JOINVILLE			
EDIFICAÇÃO E.M. CARLOS HEINS FUNKE			
ENDEREÇO RUA ADRIANÓPOLIS, S/N, DONA FRANCISCA (PIRABEIRABA) - JOINVILLE/SC			
PROJETO ESTRUTURAL - AMBIENTE DE ANIMAIS (Bovino cultura)	ARQUIVO EST 80VINDCULTURA 30.11.23	Data 11/08/2023	
CONTEÚDO PLANTA DE FORMAS - LAJES	ETAPA Projeto	FOLHA Indicada	EST 13/14
Prefeitura Municipal de Joinville  Secretaria da Educação   CNPJ 83.169.623/0001-10 Rua Itajaí, Nº 390   CEP 89201-090 - Joinville Fone: (47) 3431-3009  E-mail: caio.silva@joinville.edu.sc.gov.br			

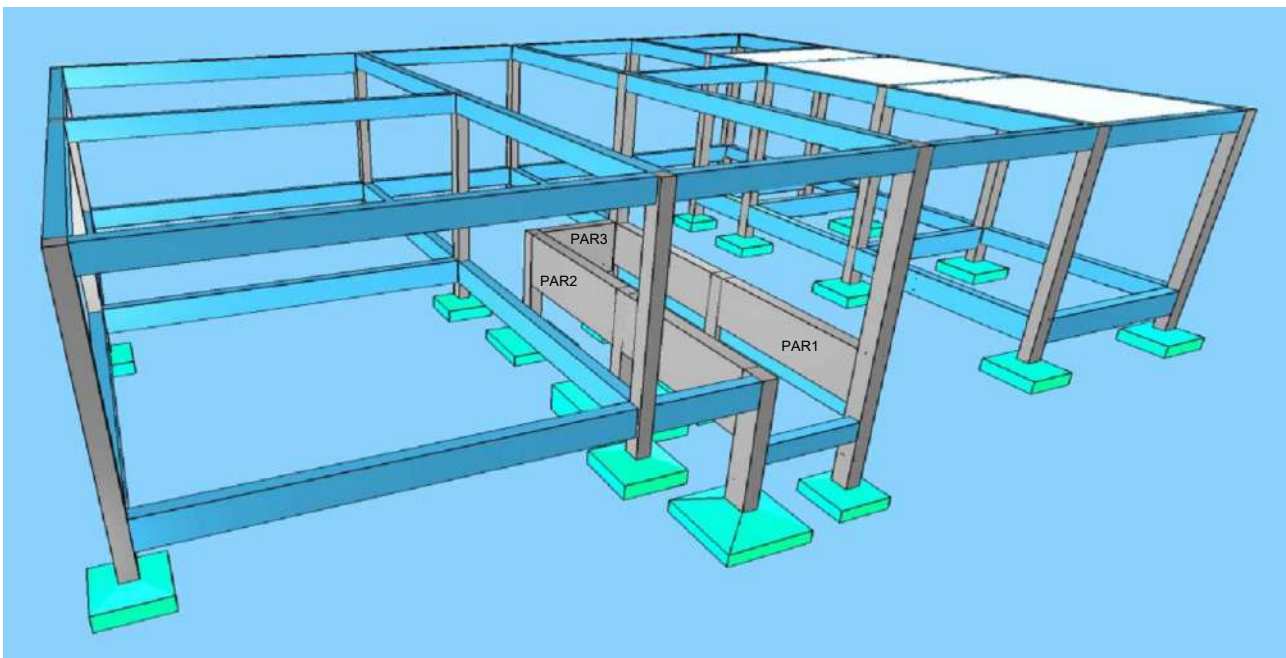


## Detalhe - Fosso de Ordenha

RELAÇÃO DO AÇO					
PAR1		PAR2		PAR3	
PAR1-PAR3 (15.0)		PAR2-PAR3 (15.0)		PAR2-PAR3 (-69.5)	
AÇO	N	DIAM (mm)	QUANT	C.UNIT (cm)	C.TOTAL (cm)
CA50	1	8.0	56	112	6272
	2	8.0	27	129	3483
	3	8.0	43	129	5547
	4	8.0	7	211	1477
	5	8.0	7	175	1225
	6	10.0	8	corr	5424
	7	10.0	5	corr	3365
	8	10.0	14	corr	2590
	9	10.0	7	203	1421
	10	10.0	6	239	1434
	11	12.5	7	corr	4711


RESUMO DO AÇO			
AÇO	DIAM (mm)	C. TOTAL (m)	PESO + 10% (kg)
CA50	8.0	180	78.1
	10.0	142.3	96.5
	12.5	47.1	49.9
PESO TOTAL (kg)			
CA50	224.6		

Volume de concreto (C-25) = 3.62 m<sup>3</sup>  
Área de forma = 32.78 m<sup>2</sup>

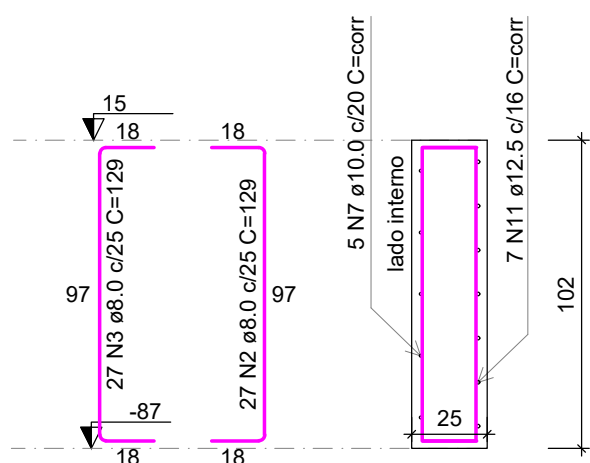

PAR2  
ESC 1:25


escala 1:50

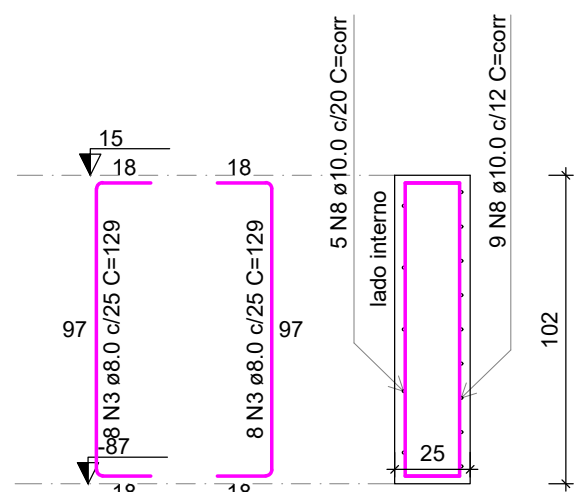

## PAR3

escala 1:50

QUADRO DE REVISÕES			
REVISÃO	DESCRIÇÃO	DATA	DESENHO
	EMISSÃO	11/08/2023	CAIO
APROVAÇÕES			
PROPRIETÁRIO          _____  MUNICÍPIO DE JOINVILLE 83.169.623/0001-10		RESPONSÁVEL TÉCNICO          _____  CAIO CÉSAR CARDOSO 185783-6	
<div style="display: flex; justify-content: space-between; align-items: center;"> <div style="text-align: center;">  </div> <div style="text-align: center;"> <p><b>EQUIPE TÉCNICA DA EMPRESA</b></p> <p><b>CAIO CÉSAR CARDOSO DA SILVA</b>                      ENGENHEIRO CIVIL                      CREA/SC: 185783-6</p> </div> </div>			
PROPRIETÁRIO <b>MUNICÍPIO DE JOINVILLE</b>			
EDIFICAÇÃO <b>E.M. CARLOS HEINS FUNKE</b>			
ENDEREÇO <b>RUA ADRIANÓPOLIS, S/N, DONA FRANCISCA (PIRABEIRABA) - JOINVILLE/SC</b>			
PROJETO <b>ESTRUTURAL - AMBIENTE DE ANIMAIS (Bovinocultura)</b>		ARQUIVO DETALHE: FDSDD	Data <b>11/08/2023</b>
CONTEÚDO <b>FOSSO DE ORDENHA - Forma / Detalhamentos</b>		ETAPA <b>Projeto</b>	FOLHA <b>EST 14/14</b>
		ESCALA <b>Indicada</b>	
Prefeitura Municipal de Joinville   Secretaria da Educação   CNPJ 83.169.623/0001-10 Rua Itajaí, Nº 390   CEP 89201-090 - Joinville Fone: (47) 3431-3009   E-mail: caio.silva@joinville.edu.sc.gov.br			

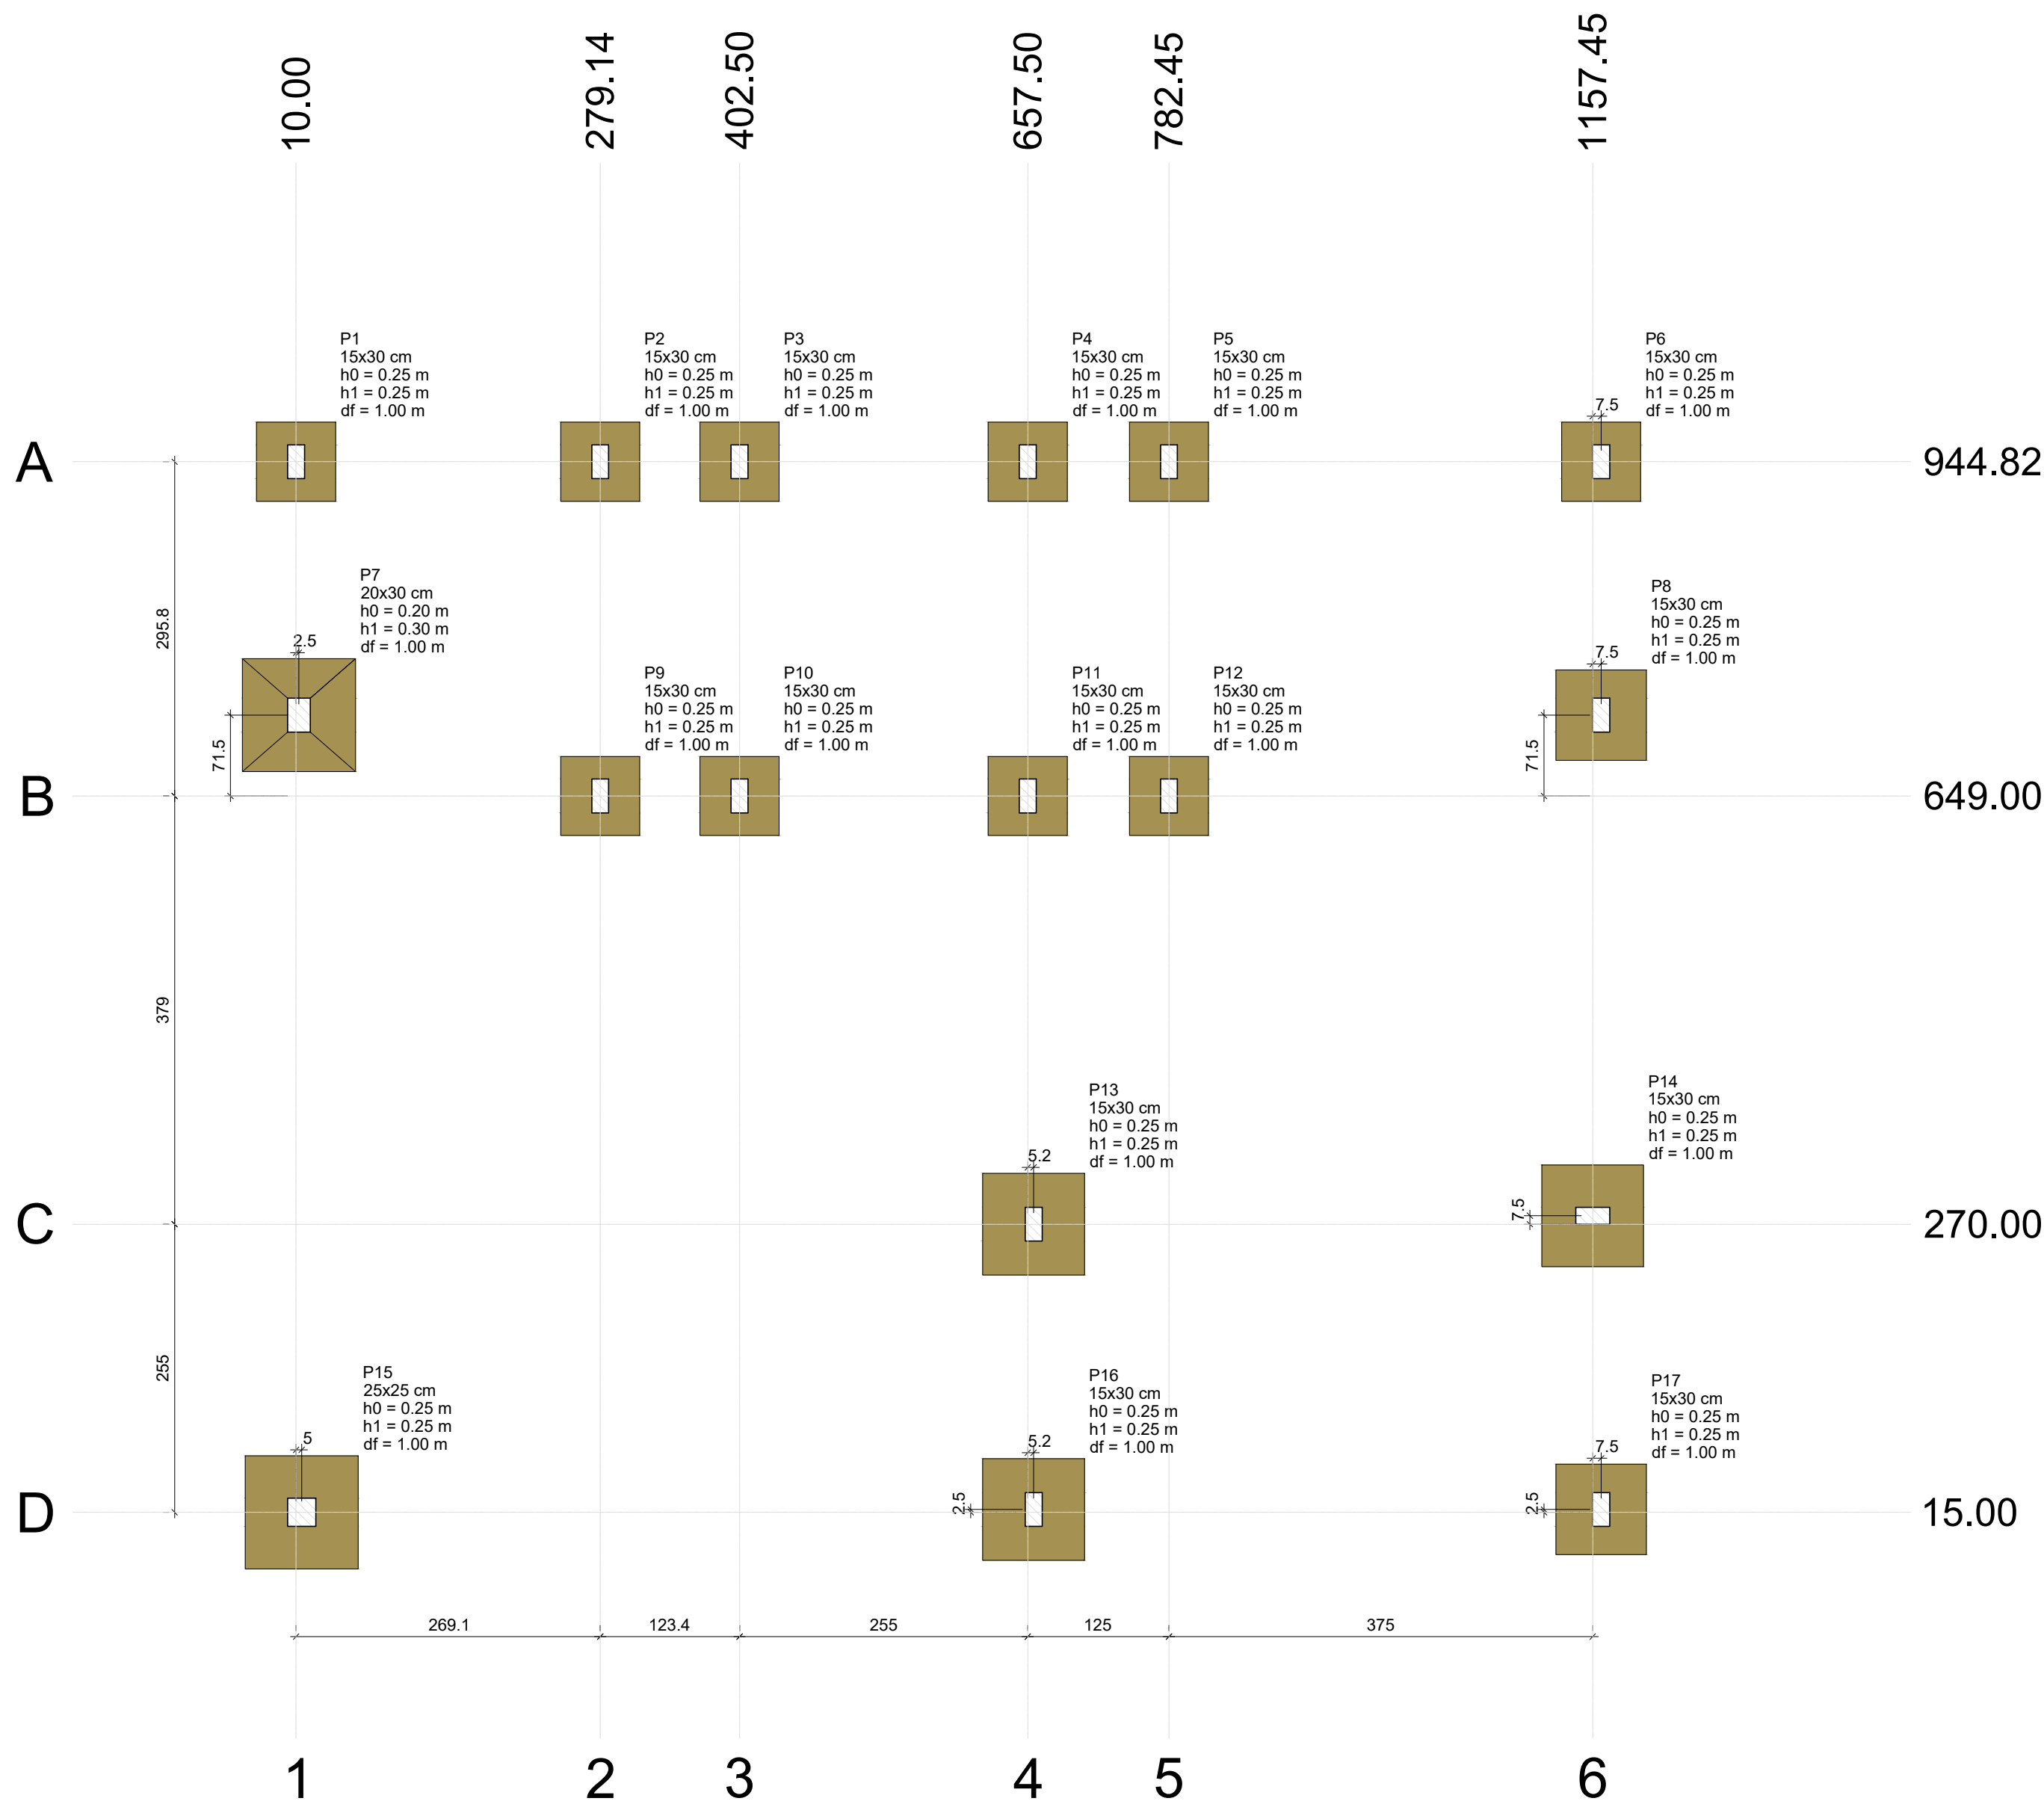

Planta de locação  
escala 1:50



Tabela de Cargas

Nome	Seção (cm)	X (cm)	Y (cm)	Carga Máx. (kN)	Carga Min. (kN)	Pilar				Fundação				Lado B (cm)	Lado H (cm)	h0 / hb (m)	h1 / hb (m)	df (m)	
						Mx Máximo (kN.m)		My Máximo (kN.m)		Fx Máximo (kN)		Fy Máximo (kN)							
						Positivo	Negativo	Positivo	Negativo	Positivo	Negativo	Positivo	Negativo						
P1	15x30	10.00	944.82	17	16	1	0	0	-2	0	-1	0	-1	70	70	0.25	0.25	1.00	
P2	15x30	279.14	944.82	26	25	0	-3	1	0	2	0	3	0	70	70	0.25	0.25	1.00	
P3	15x30	402.50	944.82	19	17	0	-2	1	0	1	0	4	0	70	70	0.25	0.25	1.00	
P4	15x30	657.50	944.82	17	15	0	-2	1	0	1	0	-2	4	0	70	70	0.25	0.25	1.00
P5	15x30	782.45	944.82	33	32	0	-4	0	-1	0	-3	4	0	70	70	0.25	0.25	1.00	
P6	15x30	1164.95	944.82	22	20	2	0	1	0	3	0	0	-1	70	70	0.25	0.25	1.00	
P7	20x30	12.50	720.50	53	52	0	-10	1	0	0	-4	25	0	100	100	0.20	0.30	1.00	
P8	15x30	1164.95	720.50	45	43	0	-2	1	0	6	0	8	0	80	80	0.25	0.25	1.00	
P9	15x30	279.14	649.00	19	16	1	0	1	0	1	0	0	-4	70	70	0.25	0.25	1.00	
P10	15x30	402.50	649.00	21	18	1	0	1	0	1	0	0	-3	70	70	0.25	0.25	1.00	
P11	15x30	657.50	649.00	22	19	1	0	0	-2	0	-3	0	-3	70	70	0.25	0.25	1.00	
P12	15x30	782.45	649.00	21	19	1	0	0	-1	0	-2	0	-5	70	70	0.25	0.25	1.00	
P13	15x30	662.68	270.00	32	30	1	-2	0	-5	0	-12	3	0	90	90	0.25	0.25	1.00	
P14	15x30	1157.45	277.50	51	50	2	0	4	0	12	0	0	-5	90	90	0.25	0.25	1.00	
P15	25x25	15.00	15.00	53	53	8	0	0	-4	0	-9	0	-23	100	100	0.25	0.25	1.00	
P16	15x30	662.68	17.50	66	64	2	0	0	-3	0	-6	0	-3	90	90	0.25	0.25	1.00	
P17	15x30	1164.95	17.50	39	38	2	0	4	0	12	0	0	-2	80	80	0.25	0.25	1.00	

Os esforços indicados nesta tabela são os valores máximos obtidos pela envoltória de todas as combinações definidas para as fundações. Para análises complementares, deve-se consultar o relatório de esforços na fundação, que apresenta os valores calculados para cada combinação.

Locação no eixo Y	
Coordenadas (cm)	Nome
944.82	P1, P2, P3, P4, P5, P6
720.50	P7, P8
649.00	P9, P10, P11, P12
277.50	P14
270.00	P13
17.50	P16, P17
15.00	P15

Locação no eixo X	
Coordenadas (cm)	Nome
10.00	P1
12.50	P7
15.00	P15
279.14	P2, P9
402.50	P3, P10
657.50	P4, P11
662.68	P13, P16
782.45	P5, P12
1157.45	P14
1164.95	P6, P8, P17

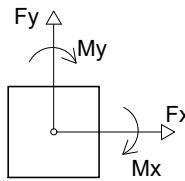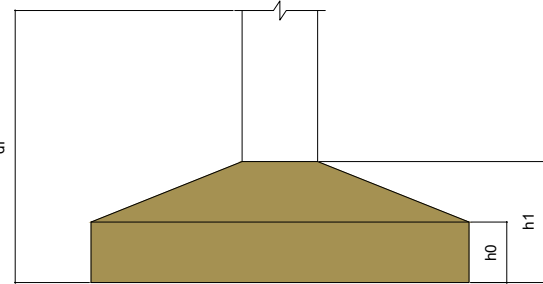

OBSERVAÇÕES

- UTILIZAR TELA Q503 SOLDADA NERVURADA ø8,0mmx8,0mm c/10cmx10cm PARA AS MALHAS BASE INFERIOR E SUPERIOR;

- A METRAGEM TOTAL DE TELA DE CADA MALHA BASE DEVE RESPEITAR A QUANTIDADE DE BARRAS NOS EIXOS X E Y DESCRITAS NO PROJETO;

- O CORTE DAS TELAS NAS ABERTURAS DEVE RESPEITAR O COBRIMENTO MÍNIMO DE 4,0 cm DEFINIDO PARA O PROJETO;

REFERÊNCIAS

ABNT NBR 6118/2014 - PROJETO DE ESTRUTURAS DE CONCRETO ARMADO

ABNT NBR 6120/2019 - AÇÕES PARA O CÁLCULO DE ESTRUTURAS DE EDIFICAÇÕES

ABNT NBR 8953/2015 - CONCRETO PARA FINS ESTRUTURAIS

ABNT NBR 6484/2020 - SONDAAGEM DE SIMPLES RECONHECIMENTO COM SPT

ABNT NBR 6122/2019 - PROJETO E EXECUÇÃO DE FUNDAÇÕES

ENSAIOS DE SONDAGEM FORNECIDOS PELA CONTRATANTE

CONSIDERAÇÕES GERAIS

1. MEDIDAS DO PROJETO ESTRUTURAL EM CENTÍMETROS

2. MEDIDAS DAS BITOLAS DE AÇO EM MILÍMETROS INDICADAS EM PLANTA

3. OS AÇOS UTILIZADOS SÃO CA-50 COM BARRAS NERVURADAS

4. TODAS AS ARMADURAS DEVEM SER AMARRADAS ENTRE SI COM ARAME RECOZIDO N18 1,25 mm

5. A COBERTURA MÍNIMA DAS ARMADURAS DEVE ATENDER 4,0 cm

6. CONCRETO DEVE ATENDER FCK = 25 MPa APÓS 28 DIAS

7. UTILIZAR ESPAÇADORES PLÁSTICOS PARA GARANTIA DA COBERTURA MÍNIMA

8. UTILIZAR ESPAÇADORES TRELÇADOS (h = 9,0 cm) ENTRE A ARMADURA POSITIVA E NEGATIVA

9. CONCRETAGEM DA BASE REALIZADA SOBRE LASTRO DE CONCRETO MAGRO ESP = 5,0 cm

10. CONCRETAGEM COM ADITIVO PLASTIFICANTE PARA MELHORAR A IMPERMEABILIZAÇÃO

11. CONCRETO BOMBADO DEVE POSSUIR SLUMP 90 mm +/- 10 mm

12. CONSUMO DE CIMENTO DEVE ATENDER O MÍNIMO DE 350 Kg/m³

13. UTILIZAR SOMENTE BRITA 1 NO CONCRETO

14. ESTACAS DO TIPO BROCA COM ESCAVAÇÃO MANUAL

15. LIMPEZA E COMPACTAÇÃO DA ÁREA ATÉ A COTA DE -13 cm

QUADRO DE REVISÕES

REVISÃO	DESCRIÇÃO	DATA	DESENHO
1	EMISSÃO	11/08/2023	CAIO

APROVAÇÕES

PROPRIETÁRIO

RESPONSÁVEL TÉCNICO

MUNICÍPIO DE JOINVILLE  
83.169.623/0001-10

CAIO CÉSAR CARDOSO  
185783-6

EQUIPE TÉCNICA DA EMPRESA  
CAIO CÉSAR CARDOSO DA SILVA  
ENGENHEIRO CIVIL  
CREA/SC: 185783-6

PROPRIETÁRIO  
MUNICÍPIO DE JOINVILLE

EDIFICAÇÃO  
E.M. CARLOS HEINS FUNKE

ENDEREÇO  
RUA ADRIANÓPOLIS, S/N, DONA FRANCISCA (PIRABEIRABA) - JOINVILLE/SC

PROJETO  
ESTRUTURAL - AMBIENTE DE ANIMAIS - Cunicultura

CONTEÚDO  
PLANTA DE LOCAÇÃO

ARQUIVO  
ESTRUTURA ESCOLA AGRÍCOLA - CUNICULTURA

ETAPA  
Projeto

ESCALA  
Indicada

Data  
11/08/2023

FOLHA  
EST 01/07


Prefeitura Municipal de Joinville | Secretaria da Educação | CNPJ 83.169.623/0001-10

Rua Itajaí, Nº 390 | CEP 89201-090 - Joinville | Fone: (47) 3431-3009 | E-mail: caio.silva@joinville.edu.sc.gov.br




S1=S2=S3=S4=S5=S6=S9=S10=S11=S12

PLANTA  
ESC 1:25

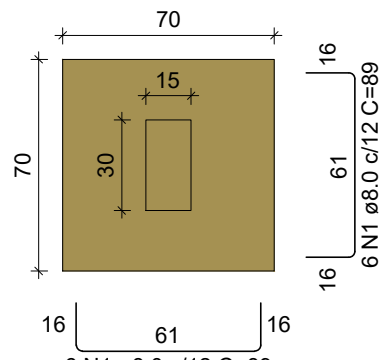


Solo com capacidade de suporte > 150.00 kN/m²  
Solo compactado sobre a sapata  
peso específico > 20.00 kN/m³

CORTE  
ESC 1:25

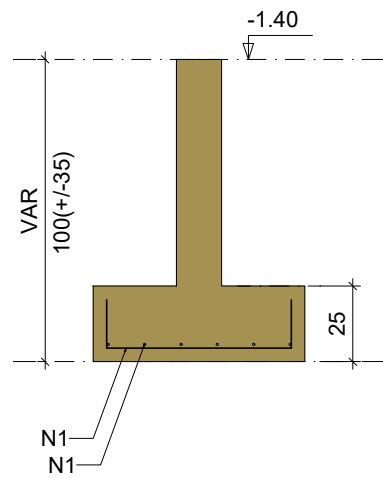


S7

PLANTA  
ESC 1:25

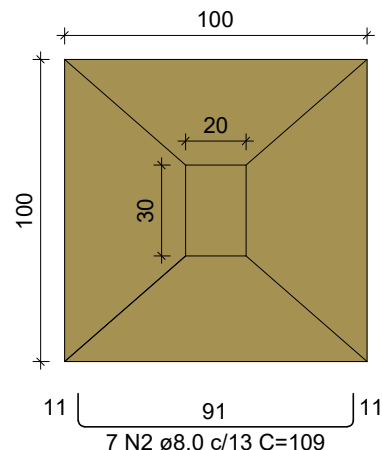


Solo com capacidade de suporte > 150.00 kN/m²  
Solo compactado sobre a sapata  
peso específico > 20.00 kN/m³

CORTE  
ESC 1:25

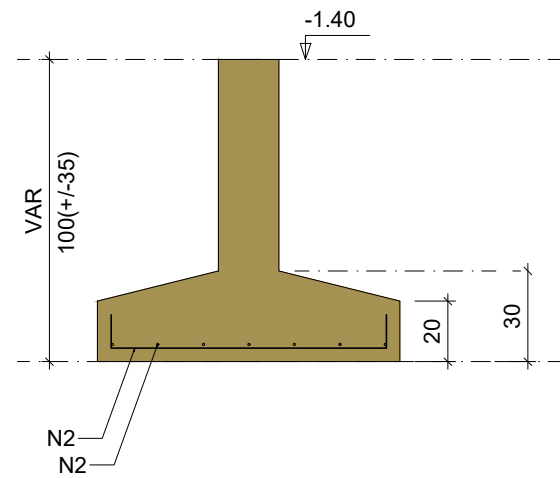


S8

PLANTA  
ESC 1:25

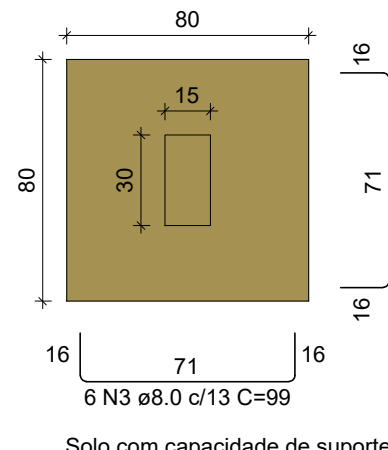


Solo com capacidade de suporte > 150.00 kN/m²  
Solo compactado sobre a sapata  
peso específico > 20.00 kN/m³

CORTE  
ESC 1:25

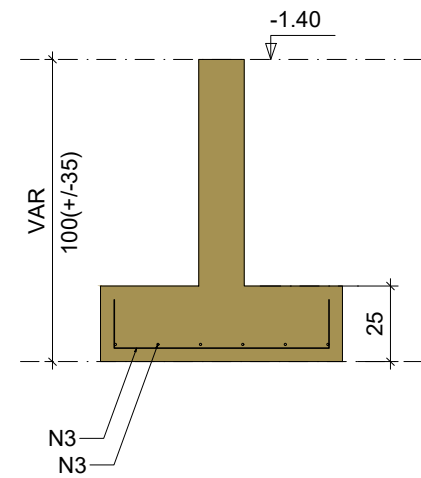


S13  
PLANTA  
ESC 1:25

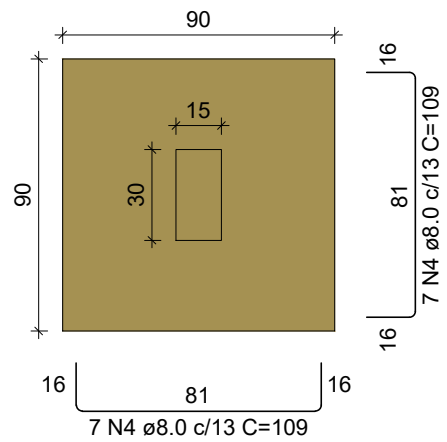


Solo com capacidade de suporte > 150.00 kN/m²  
Solo compactado sobre a sapata  
peso específico > 20.00 kN/m³

CORTE  
ESC 1:25

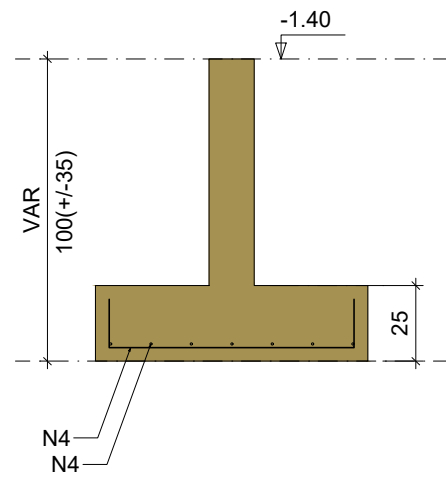


S14

PLANTA  
ESC 1:25

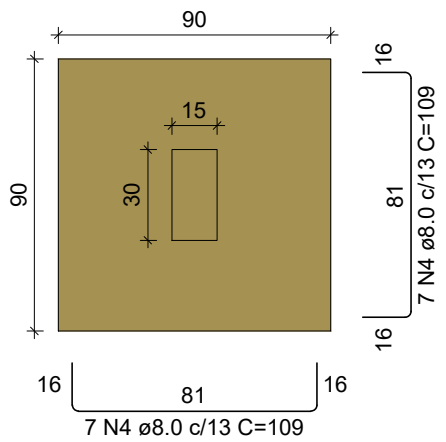


Solo com capacidade de suporte > 150.00 kN/m²  
Solo compactado sobre a sapata  
peso específico > 20.00 kN/m³

CORTE  
ESC 1:25

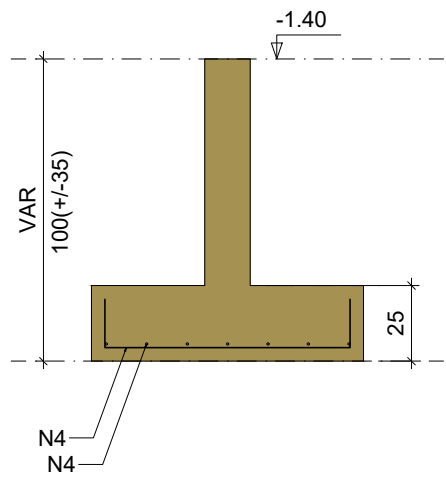


S15

PLANTA  
ESC 1:25

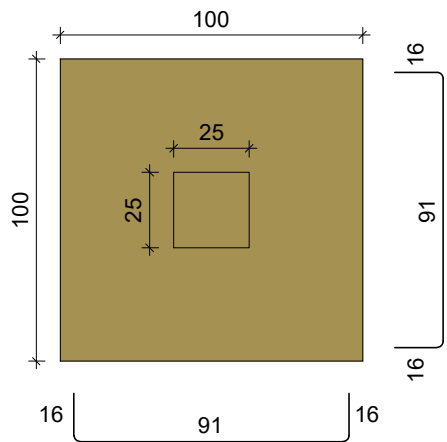


Solo com capacidade de suporte > 150.00 kN/m²  
Solo compactado sobre a sapata  
peso específico > 20.00 kN/m³

CORTE  
ESC 1:25

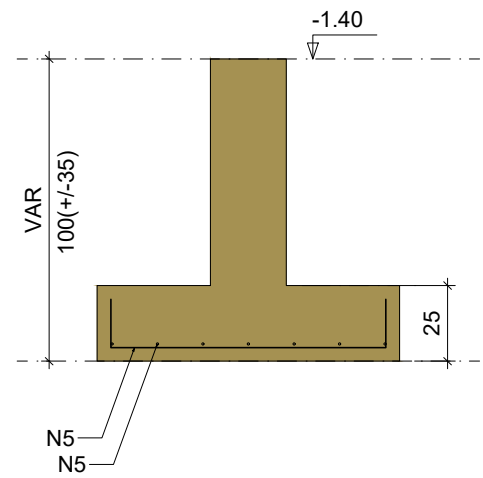


S16

PLANTA  
ESC 1:25

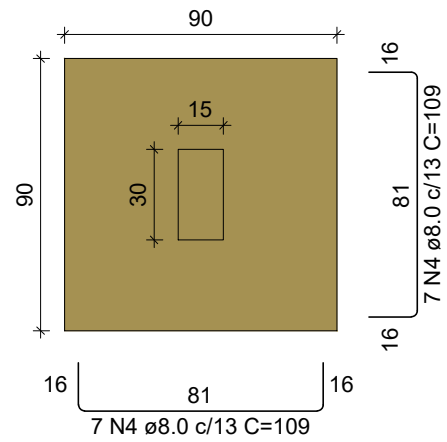


Solo com capacidade de suporte > 150.00 kN/m²  
Solo compactado sobre a sapata  
peso específico > 20.00 kN/m³

CORTE  
ESC 1:25

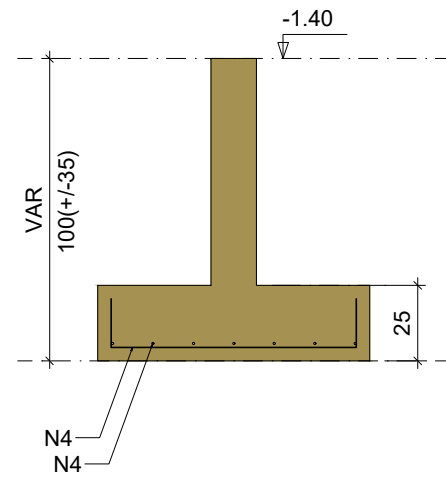


S17

PLANTA  
ESC 1:25

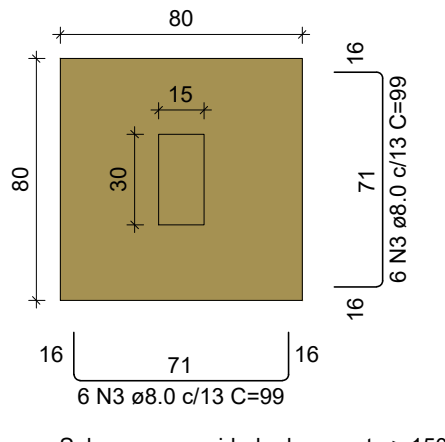

Solo com capacidade de suporte > 150.00 kN/m²  
Solo compactado sobre a sapata  
peso específico > 20.00 kN/m³

CORTE  
ESC 1:25

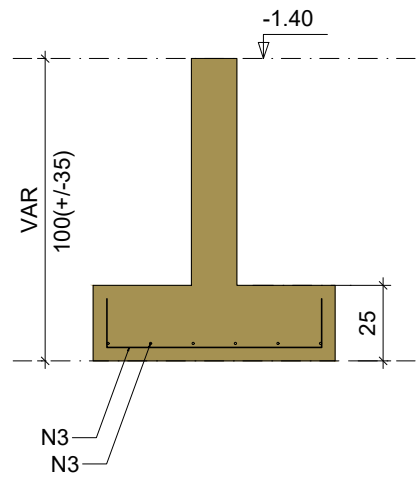

#### RELAÇÃO DO AÇO

10xS1	S7	S8
S13	S14	S15
S16	S17	

AÇO	N	DIAM (mm)	QUANT	C.UNIT (cm)	C.TOTAL (cm)
CA50	1	8.0	120	89	10680
	2	8.0	14	109	1526
	3	8.0	24	99	2376
	4	8.0	42	109	4578
	5	8.0	14	119	1666

#### RESUMO DO AÇO

AÇO	DIAM (mm)	C.TOTAL (m)	PESO + 10% (kg)
CA50	8.0	208.3	90.4
PESO TOTAL (kg)			
CA50	90.4		

Volume de concreto (C-25) = 2.65 m³  
Área de forma = 13.10 m²

#### OBSERVAÇÕES

- UTILIZAR TELA Q503 SOLDADA NERVURADA ø8,0mmx8,0mm c/10cmx10cm PARA AS MALHAS BASE INFERIOR E SUPERIOR;
- A METRAGEM TOTAL DE TELA DE CADA MALHA BASE DEVE RESPEITAR A QUANTIDADE DE BARRAS NOS EIXOS X E Y DESCRITAS NO PROJETO;
- O CORTE DAS TELAS NAS ABERTURAS DEVE RESPETAS O COBRIMENTO MÍNIMO DE 4.0 cm DEFINIDO PARA O PROJETO;

#### REFERÊNCIAS

ABNT NBR 6118/2014 - PROJETO DE ESTRUTURAS DE CONCRETO ARMADO  
ABNT NBR 6120/2019 - AÇÕES PARA O CÁLCULO DE ESTRUTURAS DE EDIFICAÇÕES  
ABNT NBR 8953/2015 - CONCRETO PARA FINS ESTRUTURAIS  
ABNT NBR 6484/2020 - SONDADE DE SIMPES RECONHECIMENTO COM SPT  
ABNT NBR 6122/2019 - PROJETO E EXECUÇÃO DE FUNDAÇÕES  
ENSAIOS DE SONDAGEM FORNECIDOS PELA CONTRATANTE

#### CONSIDERAÇÕES GERAIS

1. MEDIDAS DO PROJETO ESTRUTURAL EM CENTÍMETROS
2. MEDIDAS DAS BITOLAS DE AÇO EM MILÍMETROS INDICADAS EM PLANTA
3. OS AÇOS UTILIZADOS SÃO CA-50 COM BARRAS NERVURADAS
4. TODAS AS ARMADURAS DEVEM SER AMARRADAS ENTRE SI COM ARAME RECOZIDO N18 1,25 mm
5. A COBERTURA MÍNIMA DAS ARMADURAS DEVE ATENDER 4.0 cm
6. CONCRETO DEVE ATENDER FCK = 25 MPa APÓS 28 DIAS
7. UTILIZAR ESPAÇADORES PLÁSTICOS PARA GARANTIA DA COBERTURA MÍNIMA
8. UTILIZAR ESPAÇADORES TRELIÇADOS (h = 9.0 cm) ENTRE A ARMADURA POSITIVA E NEGATIVA
9. CONCRETAGEM DA BASE REALIZADA SOBRE LASTRO DE CONCRETO MAGRO ESP = 5.0 cm
10. CONCRETAGEM COM ADITIVO PLASTIFICANTE PARA MELHORAR A IMPERMEABILIZAÇÃO
11. CONCRETO BOMBADO DEVE POSSUIR SLUMP 90 mm +/- 10 mm
12. CONSUMO DE CIMENTO DEVE ATENDER O MÍNIMO DE 350 Kg/m³
13. UTILIZAR SOMENTE BRITA 1 NO CONCRETO
14. ESTACAS DO TIPO BROCA COM ESCAVAÇÃO MANUAL
15. LIMPEZA E COMPACTAÇÃO DA ÁREA ATÉ A COTA DE -13 cm

#### QUADRO DE REVISÕES

REVISÃO	DESCRIÇÃO	DATA	DESENHO
EMISSÃO		11/08/2023	CAIO

#### APROVAÇÕES

PROPRIETÁRIO

RESPONSÁVEL TÉCNICO

MUNICÍPIO DE JOINVILLE

CAIO CÉSAR CARDOSO



EQUIPE TÉCNICA DA EMPRESA  
CAIO CÉSAR CARDOSO DA SILVA  
ENGENHEIRO CIVIL  
CREA/SC: 185783-6

PROPRIETÁRIO  
MUNICÍPIO DE JOINVILLE

EDIFICAÇÃO  
E.M. CARLOS HEINS FUNKE

ENDEREÇO  
RUA ADRIANÓPOLIS, S/N, DONA FRANCISCA (PIRABEIRABA) - JOINVILLE/SC

PROJETO	ARQUIVO	ETAPA	Projeto	DATA	11/08/2023
CONTEÚDO	ESTRUTURA ESCOLA AGRÍCOLA - CUNICULTURA	ETAPA	Projeto	FOLHA	EST 02/07
		ESCALA	Indicada		

Prefeitura Municipal de Joinville | Secretaria da Educação | CNPJ 83.169.623/0001-10  
Rua Itajaí, Nº 390 | CEP 89201-090 - Joinville Fone: (47) 3431-3009 | E-mail: caio.silva@joinville.edu.sc.gov.br

BALDRAME - L1

SEÇÃO  
ESC 1:20

15  
30  
24  
9  
24  
9  
240  
-140  
-240

VISTA H  
ESC 1:25

VISTA B  
ESC 1:25

98  
96  
30  
70  
20  
4 N1 e10.0 C=152  
6 N1 e5.0 C=77  
2x3 N2 e5.0 C=54

P13

BALDRAME - L1

SEÇÃO  
ESC 1:20

VISTA H  
ESC 1:25

VISTA B  
ESC 1:25

15  
30  
VISTA H  
VISTA B

6 N1 e5,0 C=77 2x3 N2 e5,0 C=54

9 24 9 24

92 96

4 N8 ø10,0 C=110 4 N8 ø10,0 C=152

20 20

-140 -240

38 30 70

6 N1 c/12 2x3 N2 c/12

## escala indicada

COBERTURA - L2

SEÇÃO ESC 1:20

15

30

VISTA H

VISTA B

24

9

24 N1 ø5.0 C=77

24

9

2x3 N2 ø5.0 C=54

BALDRAME - L1

175

312

4 N7 ø10.0 C=312

295

2x3 N2 ø10.0 C=312

VISTA H ESC 1:25

VISTA B ESC 1:25

## escala indicada

**P7**

**BALDRAME - L1**

**SEÇÃO**  
ESC 1:20

20  
30

**VISTA H**

24  
14

5 N3 ø 5.0 C=87

2x4 N4 ø 5.0 C=64

**VISTA B**

**VISTA H**  
ESC 1:25

-140

38

96

4 N3 ø 10.0 C=152

20

**VISTA B**  
ESC 1:25

40

60

5 N3 ø 10.0 C=152

2x4 N4 ø 10.0 C=152

-240

P14=P17

VISTA H  
ESC 1:25

VISTA B  
ESC 1:25

BALDRAME - L1

SEÇÃO  
ESC 1:20

15  
30  
9  
24  
9  
24  
9  
24

VISTA H

VISTA B

5 N1 ø5.0 C=77 2x2 N2 ø5.0 C=54

-140

-240

60  
96  
20  
24

4 N10 ø10.0 C=172

5 N1 ø15 2x2 N2 ø15

P14=P17

COBERTURA - L2

175

SEÇÃO  
ESC 1:20

15

30

VISTA H

VISTA B

24

9

19 N1 ø5.0 C=77

24

9

2x2 N2 ø5.0 C=54

BALDRAME - L1

-140

VISTA H  
ESC 1:25

VISTA B  
ESC 1:25

312

4 N8 ø10.0 C=312

295

10 N16 ø15

2x2 N2 ø15

30

**P8**

**SEÇÃO**  
ESC 1:20

**VISTA A**  
ESC 1:25

**VISTA B**  
ESC 1:25

**BALDRAME - L1**

**SEÇÃO**  
ESC 1:20

**VISTA A**  
ESC 1:25

**VISTA B**  
ESC 1:25

**REINFORCEMENT DETAILS:**

- 6 N1 ø5.0 C=77
- 6 N5 ø5.0 C=24
- 3 N5 ø5.0 C=24
- 2x3 N2 ø5.0 C=54
- 2x3 N2 ø5.0 C=110
- 4 N8 ø10.0 C=152
- 6 N1 ø12

**Dimensions:**

- Section Height: 30
- Section Width: 15
- Elevation Height: 38
- Elevation Width: 15

P15

BALDRAME - L1

SEÇÃO  
ESC 1:20

25

25

VISTA H

19

19

19

19

4 N6 ø5.0 C=87 2x3 N7 ø5.0 C=69

VISTA B

VISTA H  
ESC 1:25

140

60

96

4 N10 ø10.0 C=172

20

VISTA B  
ESC 1:25

40

60

4 N6 ø15 2x3 N7 ø15

**P15**

**COBERTURA - L2**

**SEÇÃO**  
ESC 1:20

25  
25

**VISTA H**

**VISTA B**

19  
19

19 N5 ±5.0 C=87

19  
19

2x2 N6 ±5.0 C=69

**BALDRAME - L1**

**VISTA H**  
ESC 1:25

175

312

4 N8 ±10.0 C=312

**VISTA B**  
ESC 1:25

30  
2x2 N6 ±7.5

285  
10 N5 ±7.5

-140

ARRANQUE PILARES					
11xP1		P7		P8	
P13		P24		P15	
AÇO	N	DIAM (mm)	QUANT	C.UNIT (cm)	C.TOTAL (cm)
CA60	1	5,0	88	77	6776
	2	5,0	86	54	4644
	3	5,0	5	87	435
	4	5,0	8	64	512
	5	5,0	9	24	216
CA50	6	5,0	4	87	348
	7	5,0	6	89	414
	8	10,0	56	152	8512
	9	10,0	6	110	660
	10	10,0	12	172	2064

AÇO	DIAM (mm)	C.TOTAL (m)	PESO + 10% (kg)
CA50	10.0	112.36	70.3
CA60	5.0	133.4	22.6
PESO TOTAL (kg)			
CA50	70.3		
CA60	22.6		

Volume de concreto (C-35) = 0,60 m<sup>3</sup>

Área de forma = 11.58 m<sup>2</sup>

RELAÇÃO DO AÇO					
PILARES					
13xP1	P7	2xP14			
P15					
AÇO	N	DIAM (mm)	QUANT	C.UNIT (cm)	C.TOTAL (cm)
CA60	1	5.0	350	77	26950
	2	5.0	86	54	4644
	3	5.0	24	87	2088
	4	5.0	6	87	384
	5	5.0	19	87	1653
CA50	6	5.0	4	89	276
	7	10.0	56	312	17472
	8	10.0	12	312	3744

AÇO	DIAM (mm)	C.TOTAL (m)	PESO + 10% (kg)
CA50	10.0	174.7	143,95
CA60	5.0	359.9	61
PESO TOTAL (kg)			
CA50	143.95		
CA60	61		

Volume de concreto (C-25) = 2.51 m³

Área de forma = 48.83 m<sup>2</sup>

OBSERVAÇÕES
-------------

- |   |
|---|
| <p>- UTILIZAR TELA Q503 SOLDADA NERVURADA ø8,0mm/8,0mm c/10cm/10cm PARA AS MALHAS BASE INFERIOR E SUPERIOR;</p> <p>- A METRAGEM TOTAL DE TELA DE CADA MALHA BASE DEVE RESPEITAR A QUANTIDADE DE BARRAS NOS EIXOS E DESCRITAS NO PROJETO;</p> <p>- O CORTE DAS TELAS NAS ABERTURAS DEVE RESPEITAR O COBRIMENTO MÍNIMO DE 4,0 cm DEFINIDO PARA O PROJETO;</p> |
|---|

## REFERÊNCIAS

ABNT NBR 6118/2014 - PROJETO DE ESTRUTURAS DE CONCRETO ARMADO  
ABNT NBR 6120/1991 - AÇÕES PARA O CÁLCULO DE ESTRUTURAS DE EDIFICAÇÕES  
ABNT NBR 953/2015 - CONCRETO PARA FINS ESTRUTURAIS  
ABNT NBR 6484/2020 - SONDAGEM DE SIMPLES RECONHECIMENTO COM SPT  
ABNT NBR 6122/1991 - PROJETO E EXECUÇÃO DE FUNDAÇÕES  
ENSAIOS DE SONDAGEM FORNECIDOS PELA CONTRATANTE

## CONSIDERAÇÕES GERAIS

1. MEDIDAS DO PROJETO ESTRUTURAL EM CENTÍMETROS
2. MEDIDAS DAS BITOLAS DE AÇO EM MILÍMETROS INDICADAS EM PLANTA
3. AÇOS AÇO UTILIZADOS SAC CA-50 COM BARRAS NERURADAS
4. TODAS AS ARMADURAS DE AÇO DEVE SER RECORRIDO COM ARAME RECOZIDO N°18 - 25 cm
5. A COBERTURA MÍNIMA DAS ARMADURAS DEVE ATENDER 4,0 cm
6. CONCRETO DEVE ATENDER F'CD = 25 MPa APOS 28 DIAS
7. UTILIZAR ESPACADORES PLÁSTICOS PARA GARANTIR DA COBERTURA MÍNIMA
8. A COBERTURA MÍNIMA DE ARMADURAS DE AÇO DEVE SER DE 25 CM PARA ARMADURA POSTERIOR A NEGATIVA
9. CONCRETAGEM DA BASE REALIZADA SOBRE LASTRO DE CONCRETO MAGRO EPS = 5,0 cm
10. CONCRETAGEM COM ADITIVO PLASTIFICANTE PARA MELHORAR A IMPERMEABILIZAÇÃO
11. CONCRETO BOMBADO DEVE POSSUIR SLUMP 90 mm - 100 mm
12. CONSUMO DE CIMENTO DEVE ATENDER O MÍNIMO DE 350 kg/m³
13. UTILIZAR CEMENTO BRANCO 1 NO CIMENTO
14. ESTACAS DO TIPO BROCA COM ESCAVACÃO MANUAL
15. LIMPEZA E COMPACTAÇÃO DA ÁREA ATÉ A COTA DE -13 cm

QUADRO DE REVISÕES			
REVISÃO	DESCRIÇÃO	DATA	DESENHO
	EMIÇÃO	11/08/2023	CAIO

[illegible]


<p><b>PROPRIETÁRIO</b></p>   <hr/> <p align="center"><b>MUNICÍPIO DE JOINVILLE</b> 83.169.623/0001-10</p>	<p><b>RESPONSÁVEL TÉCNICO</b></p>   <hr/> <p align="center"><b>CAIO CÉSAR CARDOSO</b> 185783-6</p>
--	---



EQUIPE TÉCNICA DA EMPRESA  
CAIO CÉSAR CARDOSO DA SILVA  
ENGENHEIRO CIVIL  
CREA/SC: 185783-6

PROPRIETÁRIO		MUNICÍPIO DE JOINVILLE	
EDIFICAÇÃO		E.M. CARLOS HEINS FUNKE	
ENDEREÇO		RUA ADRIANOÓPOLIS, S/N, DONA FRANCISCA (PIRABEIRABA) - JOINVILLE/SC	
PROJETO		<div> <div>ARQUIVO</div> <div>ESTRUTURA ESCOLA AGRÍCOLA - CUNICULTURA ETAPA</div> <div>Projeto</div> </div>	<div> <div></div> <div></div> <div></div> </div> <div>Data</div> <div>11/08/2023</div>
CONTEÚDO			<div> <div>ESCALA</div> <div></div> </div> <div>FOLHA</div> <div>EST 03/07</div>
<p> Prefeitura Municipal de Joinville   Secretaria da Educação   CNPJ 13.638.623/0001-10  Rua Itajaí, Nº 390   CEP 89201-090 - Joinville   Fone: (47) 3431-3009   E-mail: caos.siv@joinville.edu.sc.gov.br </p>			



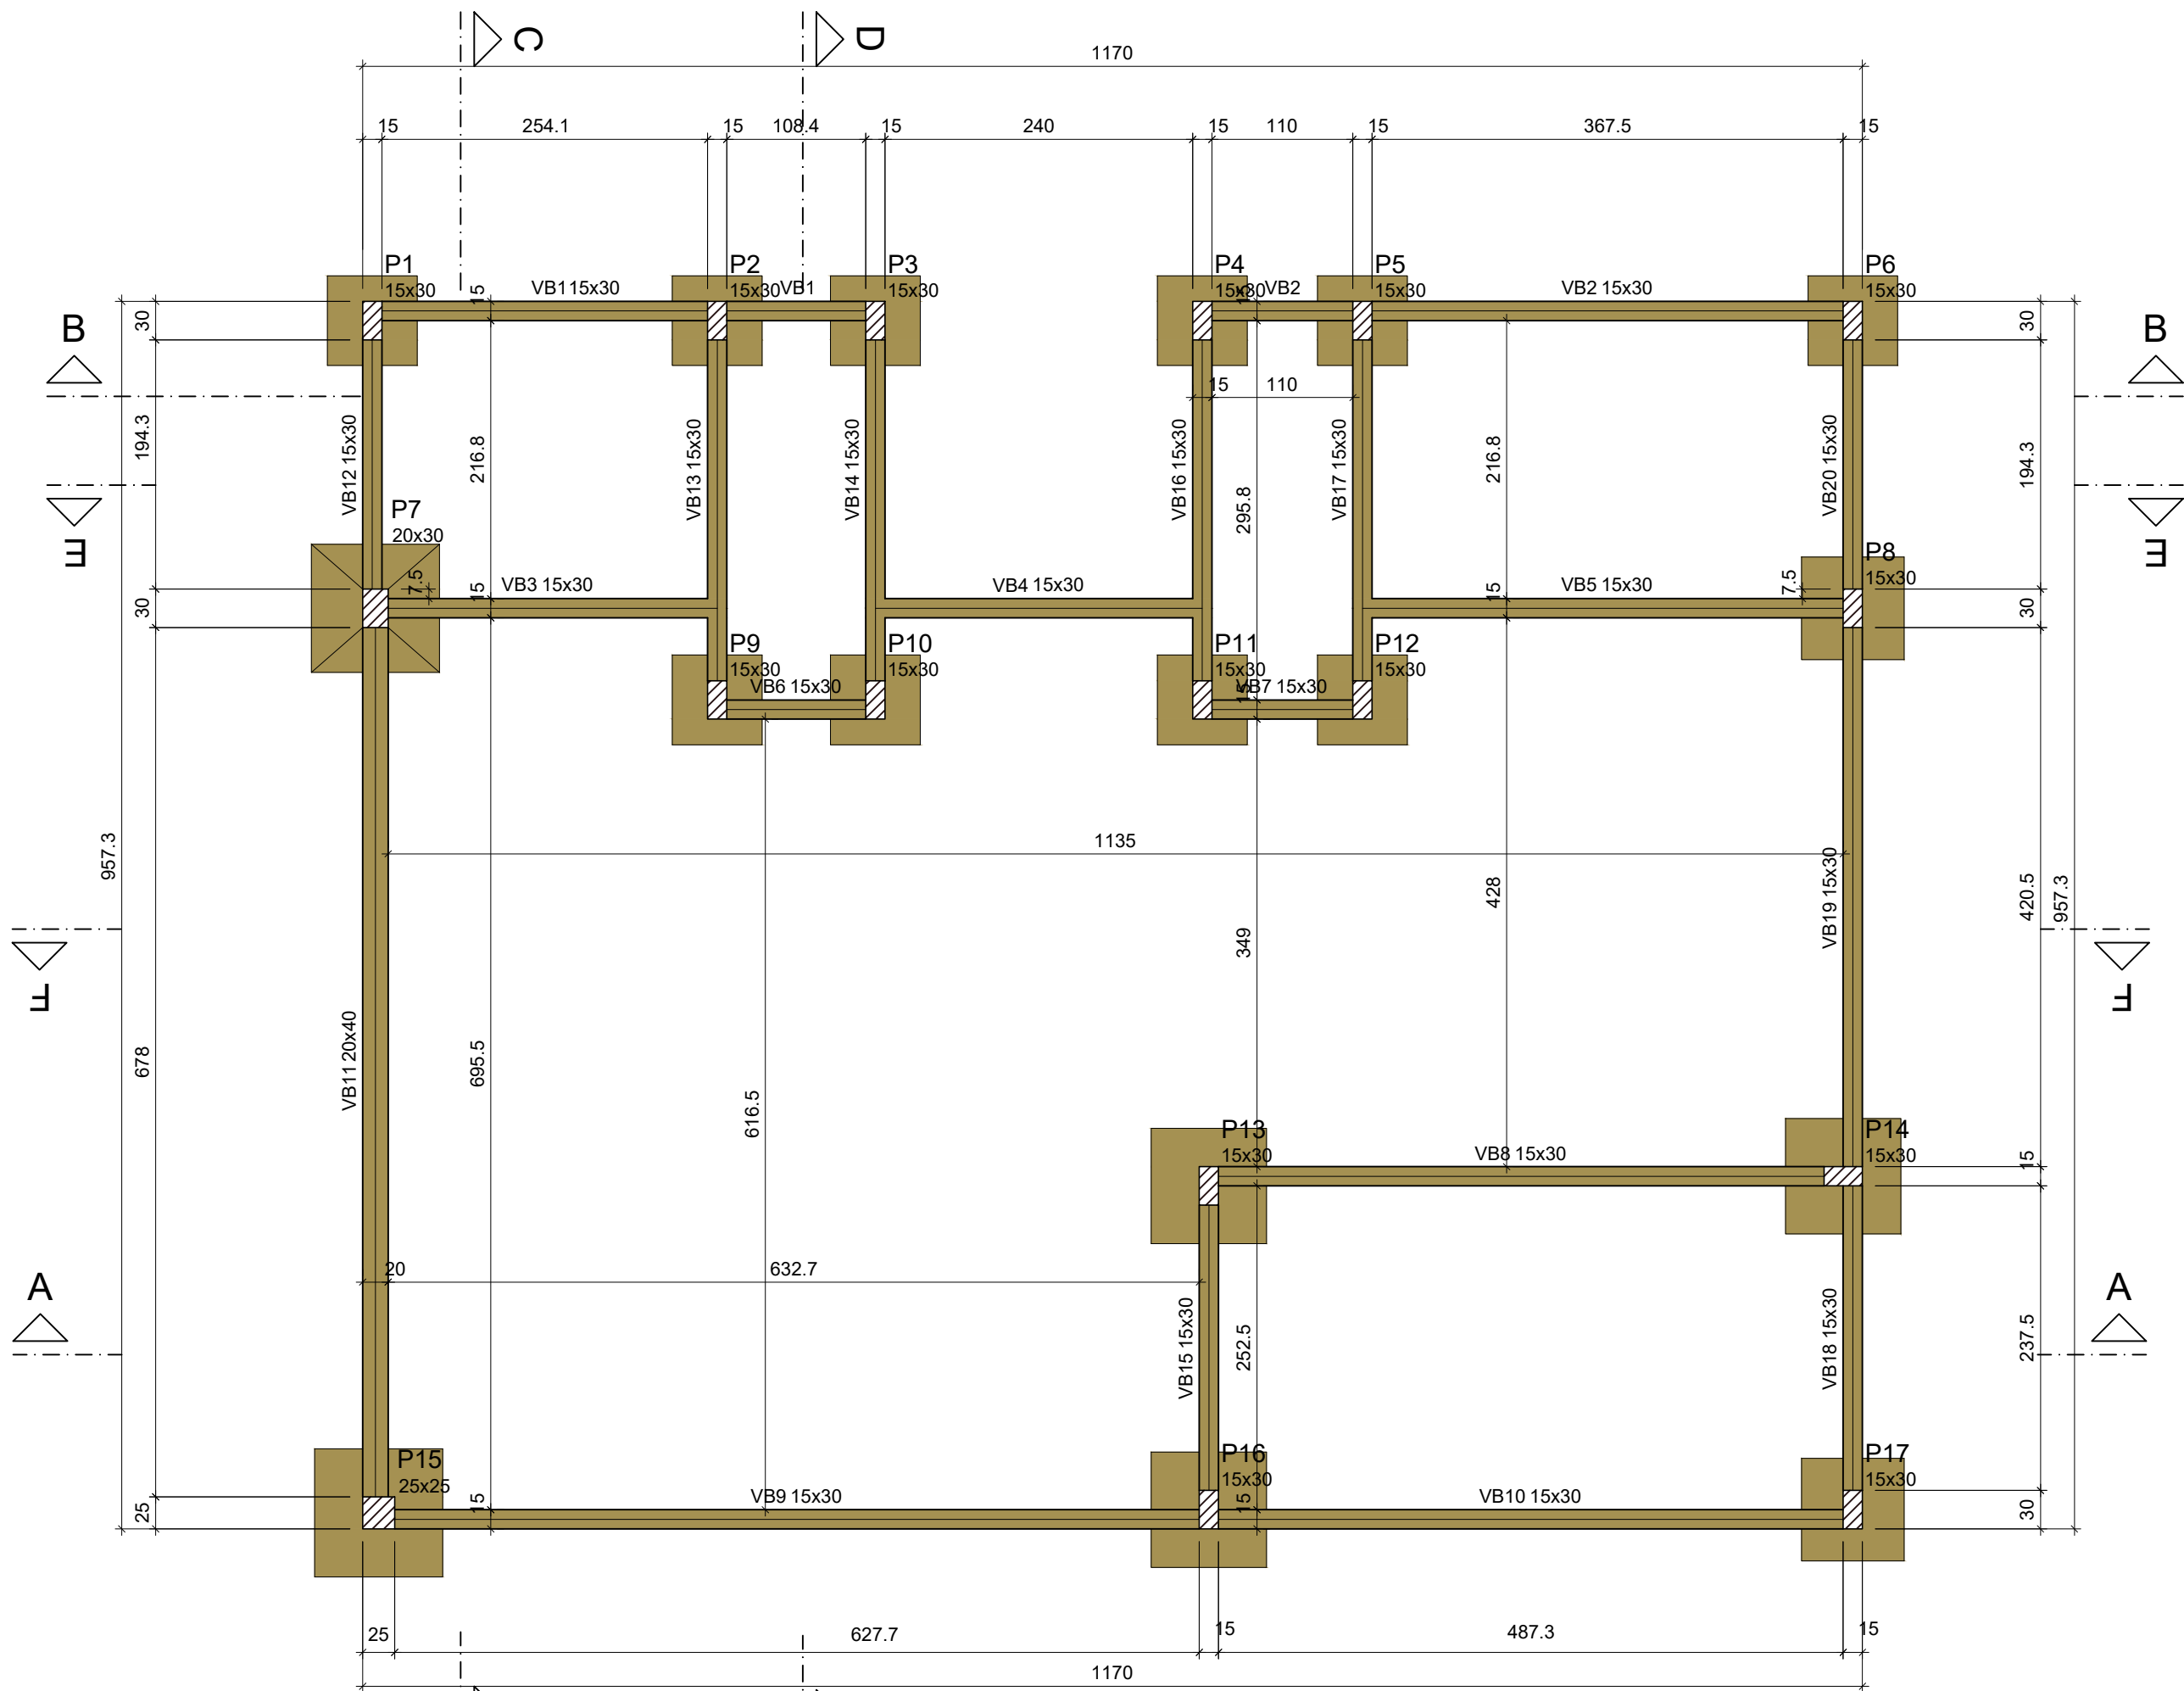

Forma do pavimento BALDRAME (Nível -1.40)

escala 1:50

Vigas Baldrame			
Nome	Seção (cm)	Elevação (m)	Nível (m)
VB1	15x30	0.00	-1.40
VB2	15x30	0.00	-1.40
VB3	15x30	0.00	-1.40
VB4	15x30	0.00	-1.40
VB5	15x30	0.00	-1.40
VB6	15x30	0.00	-1.40
VB7	15x30	0.00	-1.40
VB8	15x30	0.00	-1.40
VB9	15x30	0.00	-1.40
VB10	15x30	0.00	-1.40
VB11	20x40	0.00	-1.40
VB12	15x30	0.00	-1.40
VB13	15x30	0.00	-1.40
VB14	15x30	0.00	-1.40
VB15	15x30	0.00	-1.40
VB16	15x30	0.00	-1.40
VB17	15x30	0.00	-1.40
VB18	15x30	0.00	-1.40
VB19	15x30	0.00	-1.40
VB20	15x30	0.00	-1.40


Características dos materiais	
fck (MPa)	Ecs (MPa)
25	24150

Dimensão máxima do agregado = 19 mm

Pilares			
Nome	Seção (cm)	Elevação (m)	Nível (m)
P1	15x30	0.00	-1.40
P2	15x30	0.00	-1.40
P3	15x30	0.00	-1.40
P4	15x30	0.00	-1.40
P5	15x30	0.00	-1.40
P6	15x30	0.00	-1.40
P7	20x30	0.00	-1.40
P8	15x30	0.00	-1.40
P9	15x30	0.00	-1.40
P10	15x30	0.00	-1.40
P11	15x30	0.00	-1.40
P12	15x30	0.00	-1.40
P13	15x30	0.00	-1.40
P14	15x30	0.00	-1.40
P15	25x25	0.00	-1.40
P16	15x30	0.00	-1.40
P17	15x30	0.00	-1.40

Legenda dos pilares	
	Pilar que passa

Legenda das vigas e paredes	
	Viga

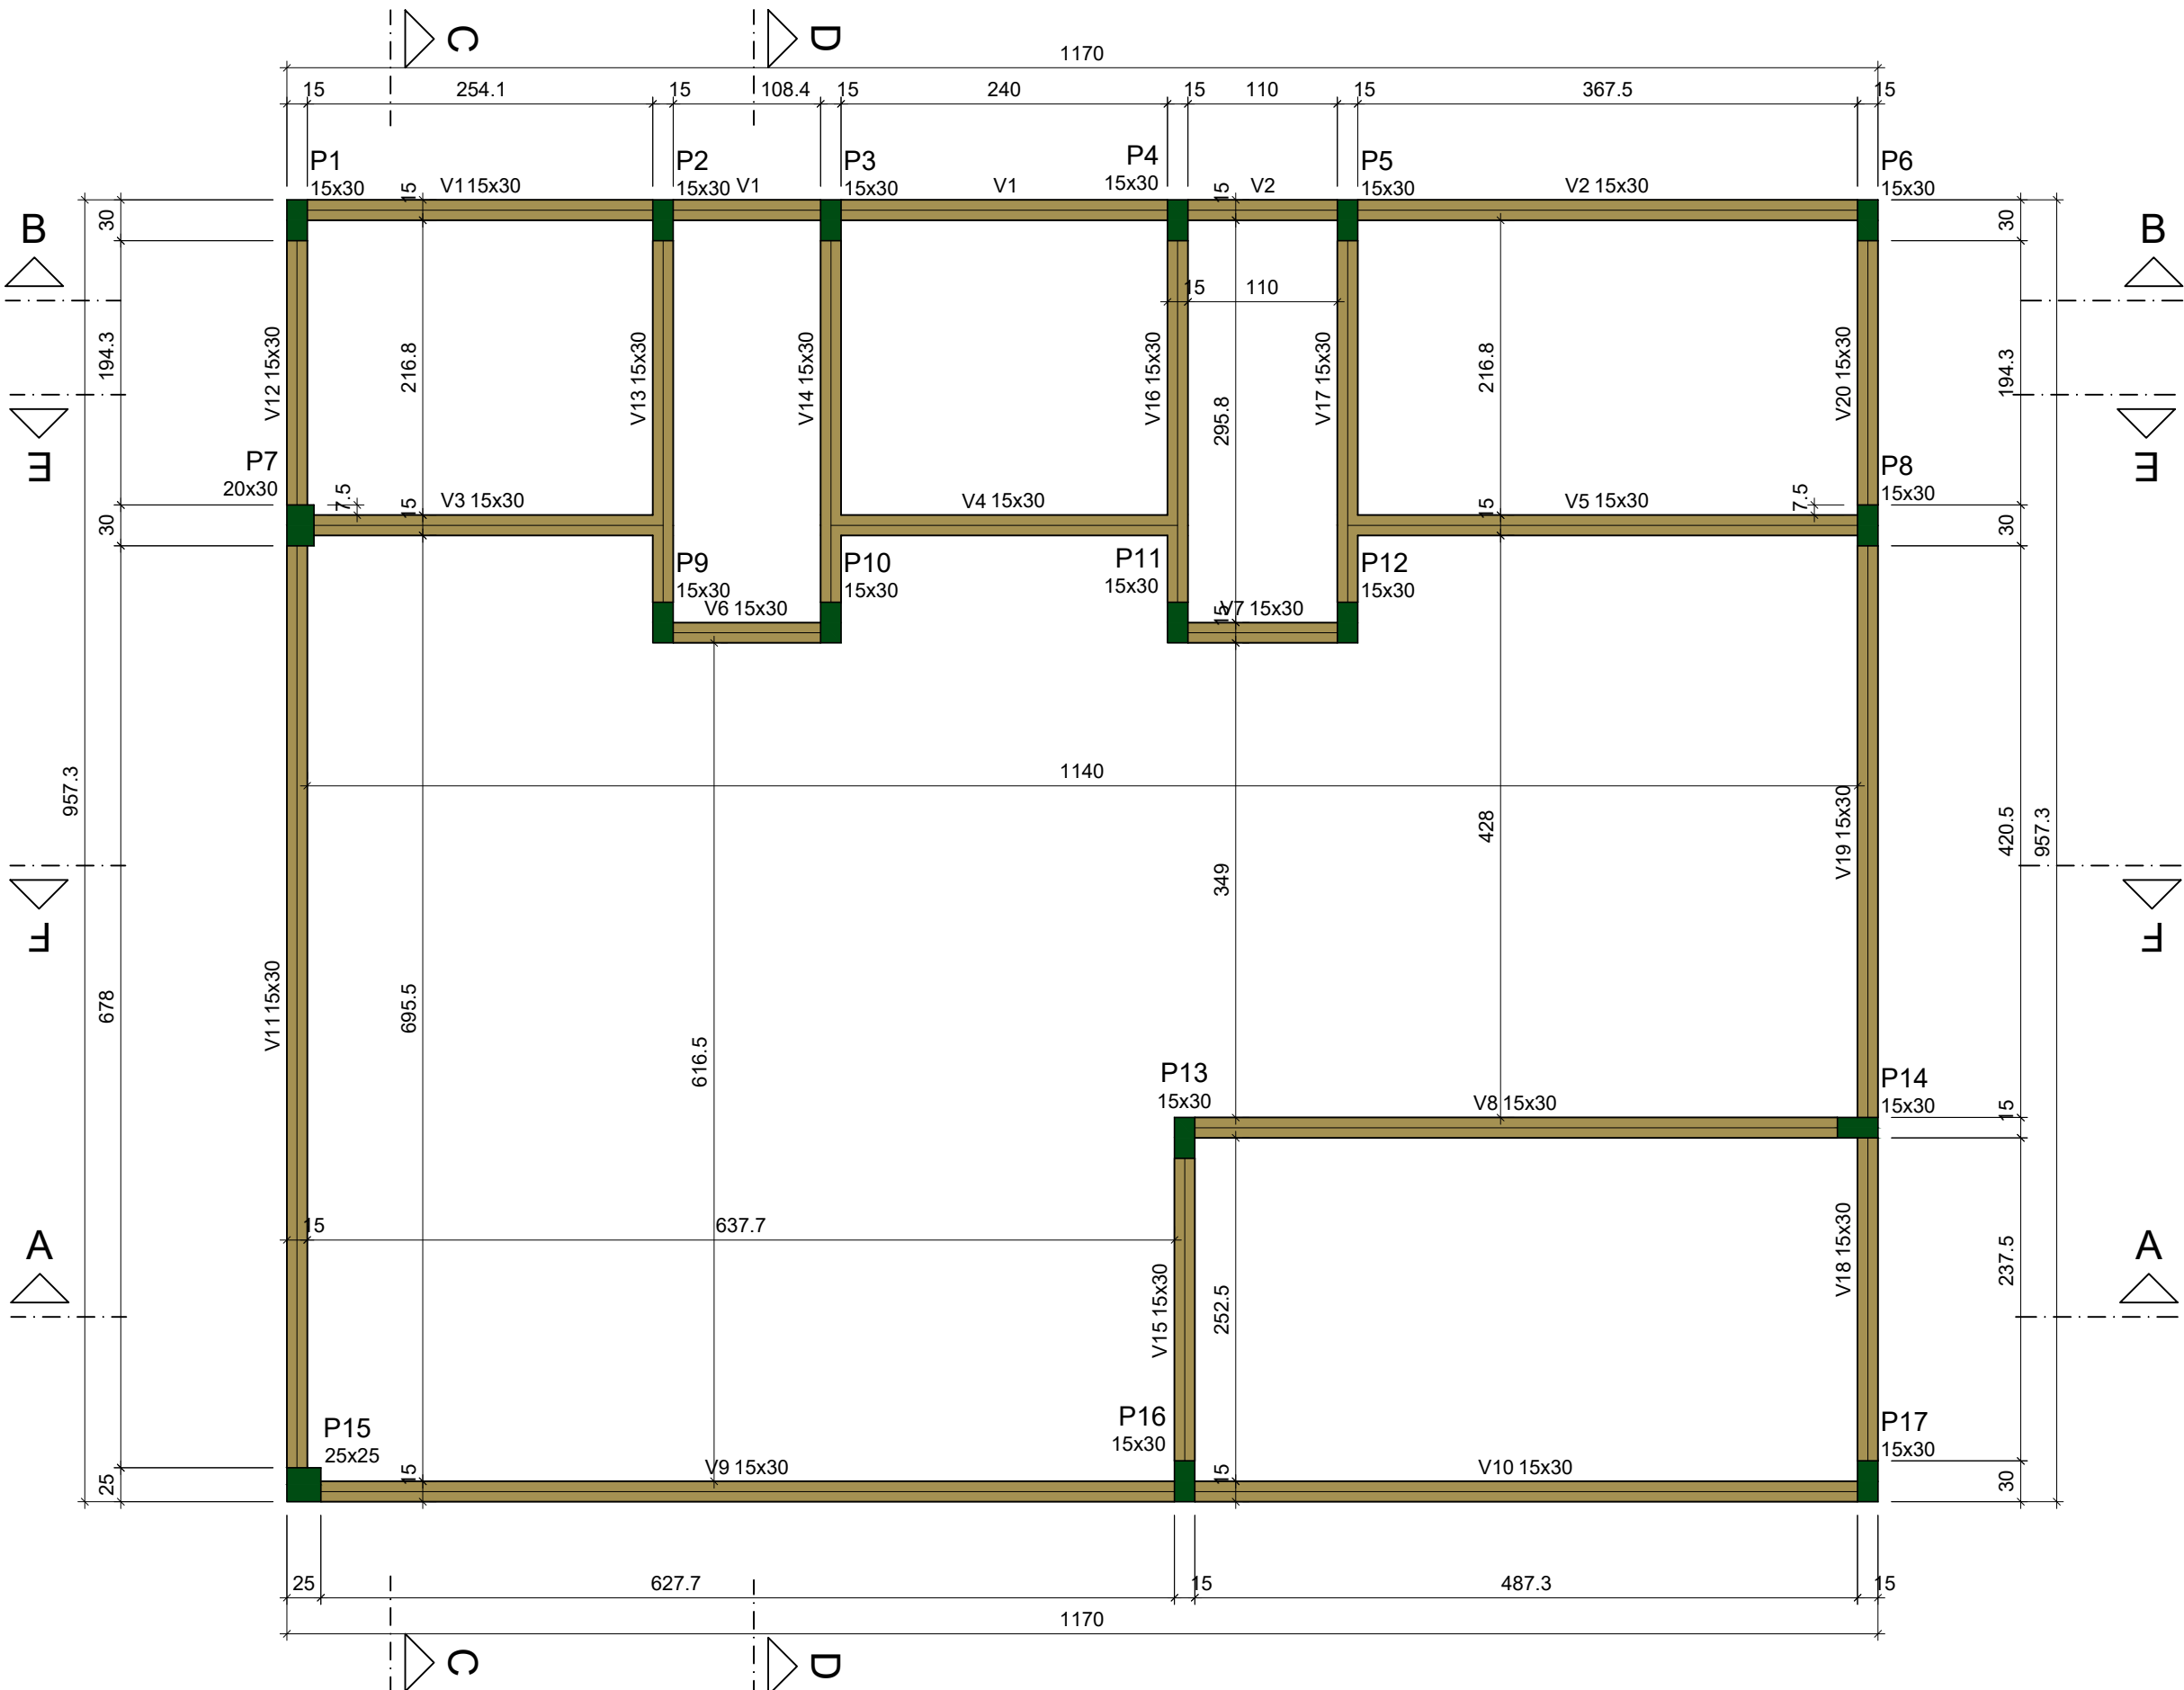

Forma do pavimento COBERTURA (Nível 1.75)

escala 1:50

Vigas Cobertura			
Nome	Seção (cm)	Elevação (m)	Nível (m)
V1	15x30	0.00	1.75
V2	15x30	0.00	1.75
V3	15x30	0.00	1.75
V4	15x30	0.00	1.75
V5	15x30	0.00	1.75
V6	15x30	0.00	1.75
V7	15x30	0.00	1.75
V8	15x30	0.00	1.75
V9	15x30	0.00	1.75
V10	15x30	0.00	1.75
V11	15x30	0.00	1.75
V12	15x30	0.00	1.75
V13	15x30	0.00	1.75
V14	15x30	0.00	1.75
V15	15x30	0.00	1.75
V16	15x30	0.00	1.75
V17	15x30	0.00	1.75
V18	15x30	0.00	1.75
V19	15x30	0.00	1.75
V20	15x30	0.00	1.75

Características dos materiais	
fck (MPa)	Ecs (MPa)
25	24150

Dimensão máxima do agregado = 19 mm

Pilares			
Nome	Seção (cm)	Elevação (m)	Nível (m)
P1	15x30	0.00	1.75
P2	15x30	0.00	1.75
P3	15x30	0.00	1.75
P4	15x30	0.00	1.75
P5	15x30	0.00	1.75
P6	15x30	0.00	1.75
P7	20x30	0.00	1.75
P8	15x30	0.00	1.75
P9	15x30	0.00	1.75
P10	15x30	0.00	1.75
P11	15x30	0.00	1.75
P12	15x30	0.00	1.75
P13	15x30	0.00	1.75
P14	15x30	0.00	1.75
P15	25x25	0.00	1.75
P16	15x30	0.00	1.75
P17	15x30	0.00	1.75

Legenda dos pilares	
	Pilar que morre

Legenda das vigas e paredes	
	Viga

- OBSERVAÇÕES
- UTILIZAR TELA Q503 SOLDADA NERVURADA ø8,0mmx8,0mm c/10cmx10cm PARA AS MALHAS BASE INFERIOR E SUPERIOR;
  - A METRAGEM TOTAL DE TELA DE CADA MALHA BASE DEVE RESPEITAR A QUANTIDADE DE BARRAS NOS EIXOS X E Y DESCRITAS NO PROJETO;
  - O CORTE DAS TELAS NAS ABERTURAS DEVE RESPEITAR O COBRIMENTO MÍNIMO DE 4,0 cm DEFINIDO PARA O PROJETO;


- REFERÊNCIAS
- ABNT NBR 6118/2014 - PROJETO DE ESTRUTURAS DE CONCRETO ARMADO
  - ABNT NBR 6120/2019 - AÇÕES PARA O CÁLCULO DE ESTRUTURAS DE EDIFICAÇÕES
  - ABNT NBR 8953/2015 - CONCRETO PARA FINS ESTRUTURAIS
  - ABNT NBR 6484/2020 - SONDAAGEM DE SIMPLER RECONHECIMENTO COM SPT
  - ABNT NBR 6122/2019 - PROJETO E EXECUÇÃO DE FUNDAÇÕES
  - ENSAIOS DE SONDAGEM FORNECIDOS PELA CONTRATANTE

- CONSIDERAÇÕES GERAIS
- MEDIDAS DO PROJETO ESTRUTURAL EM CENTÍMETROS
  - MEDIDAS DAS BITOLAS DE AÇO EM MILÍMETROS INDICADAS EM PLANTA
  - OS AÇOS UTILIZADOS SÃO CA-50 COM BARRAS NERVURADAS
  - TODAS AS ARMADURAS DEVEM SER ARMADAS ENTRE SI COM ARAME RECOZIDO N18 1,25 mm
  - A COBERTURA MÍNIMA DAS ARMADURAS DEVE ATENDER 4,0 cm
  - CONCRETO DEVE ATENDER FCK = 25 MPa APÓS 28 DIAS
  - UTILIZAR ESPAÇADORES PLÁSTICOS PARA GARANTIA DA COBERTURA MÍNIMA
  - UTILIZAR ESPAÇADORES TRELÇADOS (h = 9,0 cm) ENTRE A ARMADURA POSITIVA E NEGATIVA
  - CONCRETAGEM DA BASE REALIZADA SOBRE LASTRO DE CONCRETO MAGRO ESP = 5,0 cm
  - CONCRETAGEM COM ADITIVO PLASTIFICANTE PARA MELHORAR A IMPERMEABILIZAÇÃO
  - CONCRETO BOMBADO DEVE POSSUIR SLUMP 90 mm +/- 10 mm
  - CONSUMO DE CIMENTO DEVE ATENDER O MÍNIMO DE 350 Kg/m³
  - UTILIZAR SOMENTE BRITA 1 NO CONCRETO
  - ESTACAS DO TIPO BROCA COM ESCAVAÇÃO MANUAL
  - LIMPEZA E COMPACTAÇÃO DA ÁREA ATÉ A COTA DE -13 cm

QUADRO DE REVISÕES		DATA	DESENHO
REVISÃO	DESCRIÇÃO	11/08/2023	CAIO
EMISSÃO			


APROVAÇÕES	

PROPRIETÁRIO	RESPONSÁVEL TÉCNICO
MUNICÍPIO DE JOINVILLE 83.169.623/0001-10	CAIO CÉSAR CARDOSO 185783-6

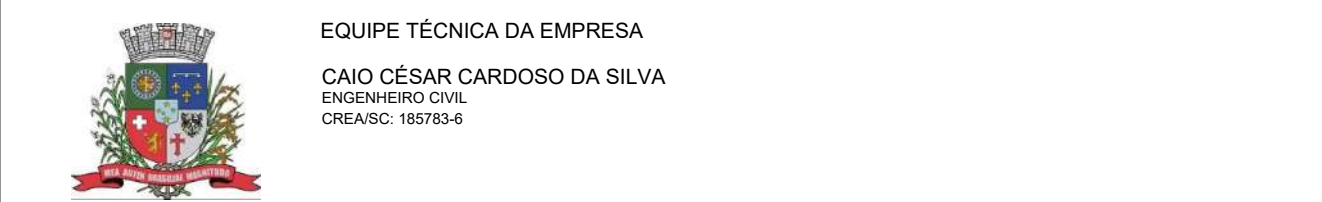


PROPRIETÁRIO	MUNICÍPIO DE JOINVILLE		
EDIFICAÇÃO	E.M. CARLOS HEINS FUNKE		
ENDEREÇO	RUA ADRIANÓPOLIS, S/N, DONA FRANCISCA (PIRABEIRABA) - JOINVILLE/SC		
PROJETO	ARQUIVO ESTRUTURA ESCOLA AGRÍCOLA - CUNICULTURA	Data	11/08/2023
CONTEÚDO	PLANTA DE FORMA - BALDRAME / COBERTURA	ETAPA	Projeto
		FOLHA	EST 04/07
ESCALA			
Indicada			
Prefeitura Municipal de Joinville   Secretaria da Educação   CNPJ 83.169.623/0001-10 Rua Itajaí, Nº 390   CEP 89201-090 - Joinville   Fone: (47) 3431-3009   E-mail: caio.silva@joinville.edu.sc.gov.br			




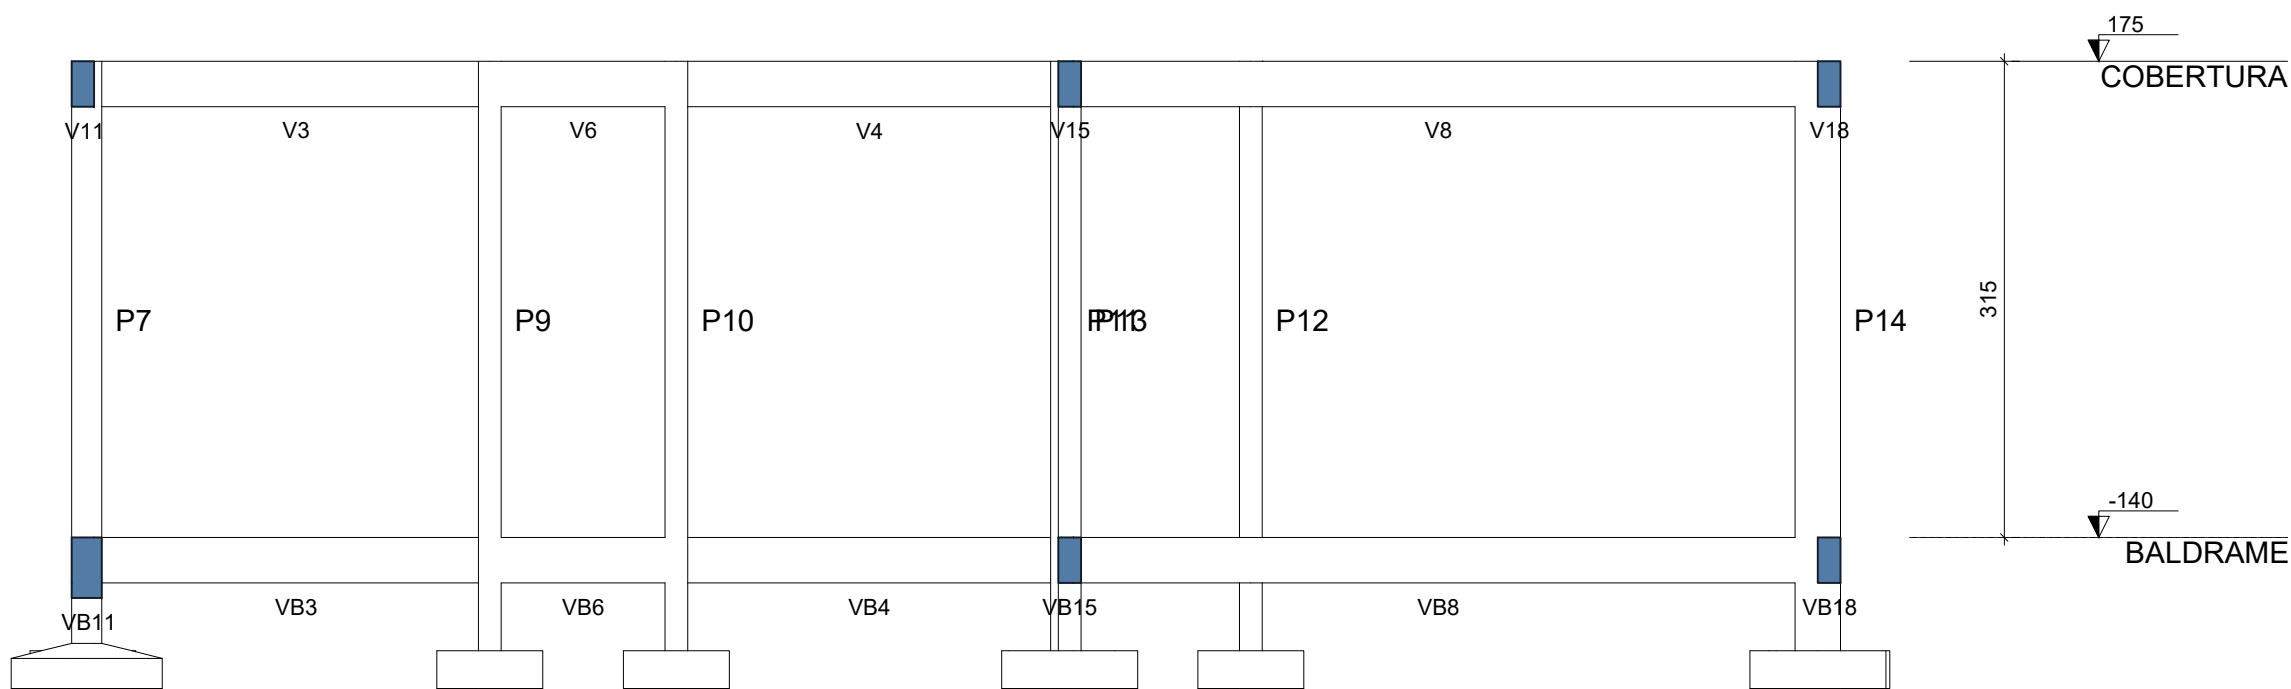


Corte A-A  
escala 1:50

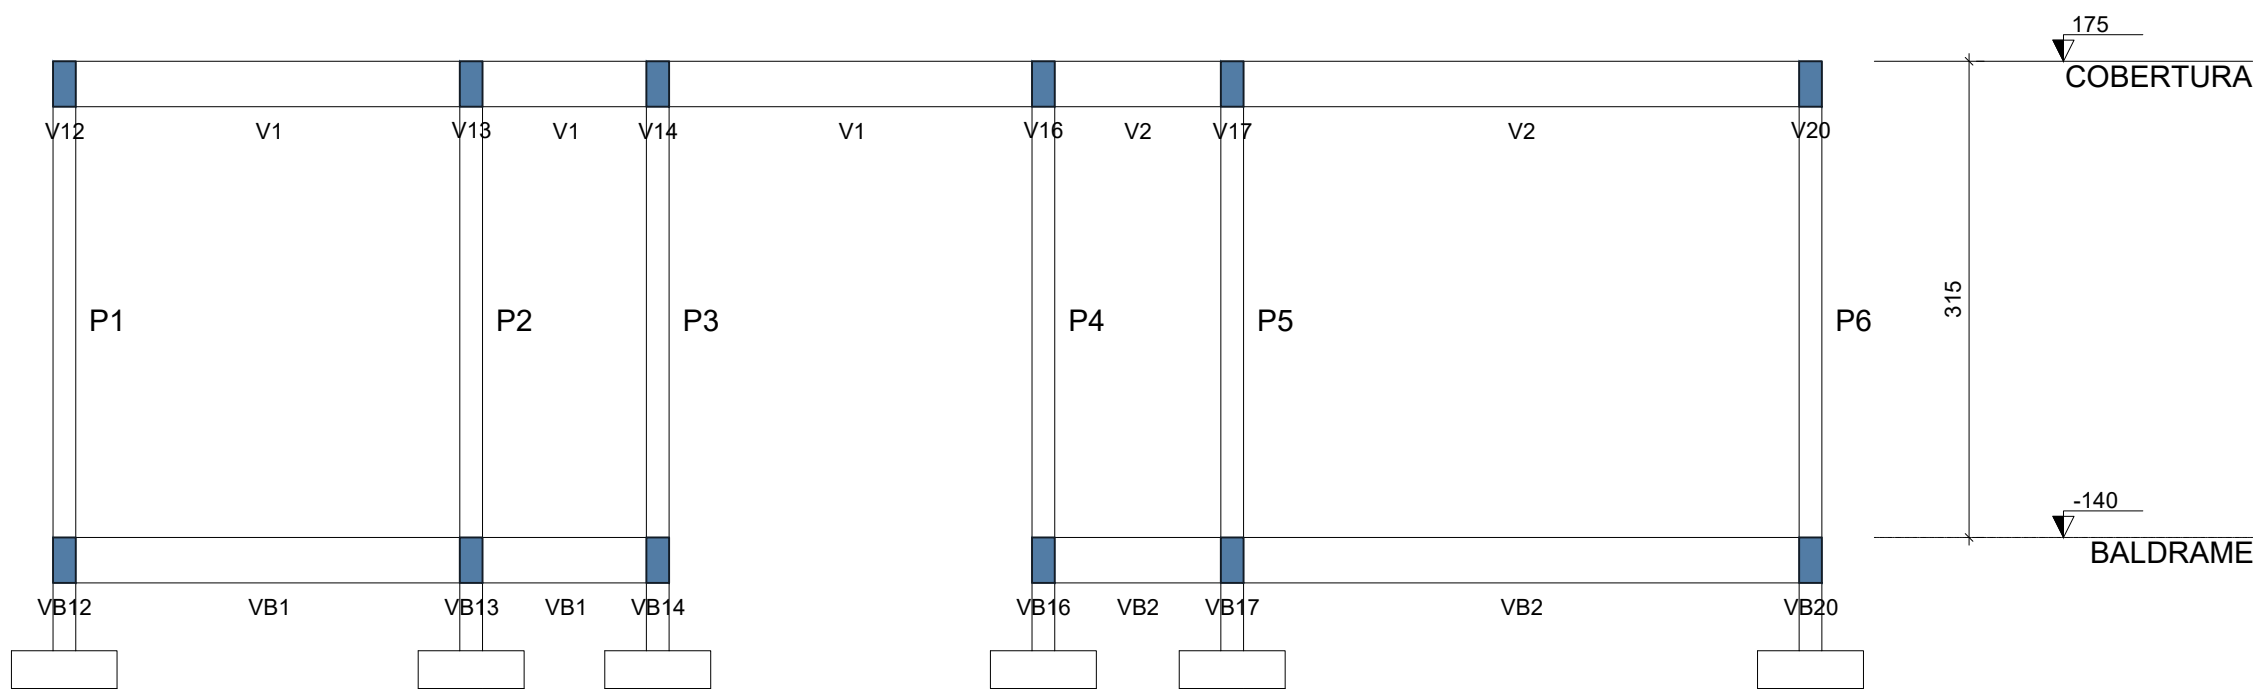


Corte B-B  
escala 1:50

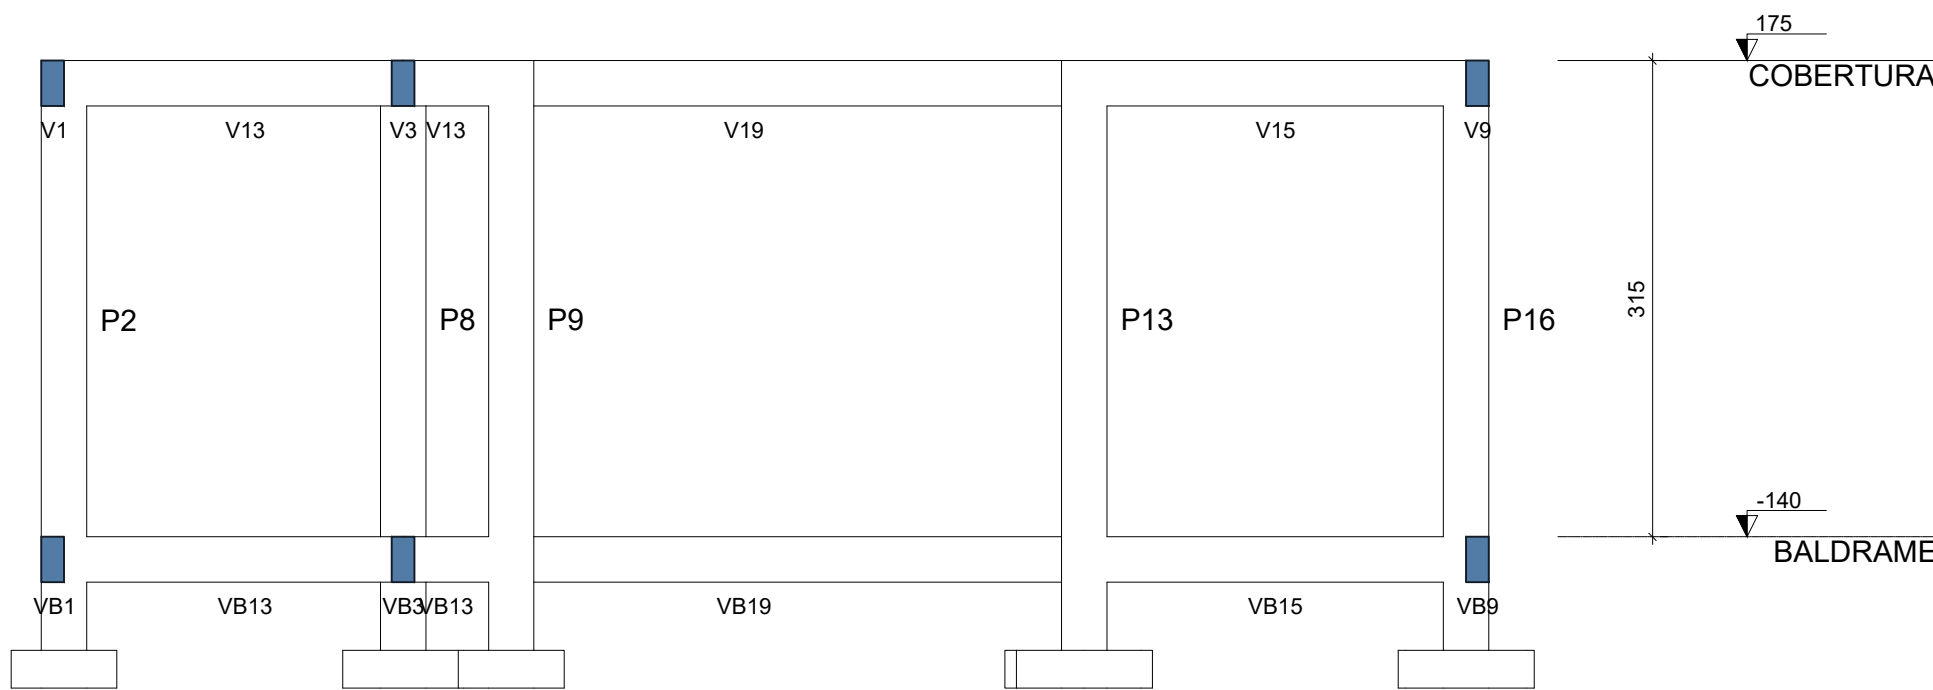


Corte C-C  
escala 1:50

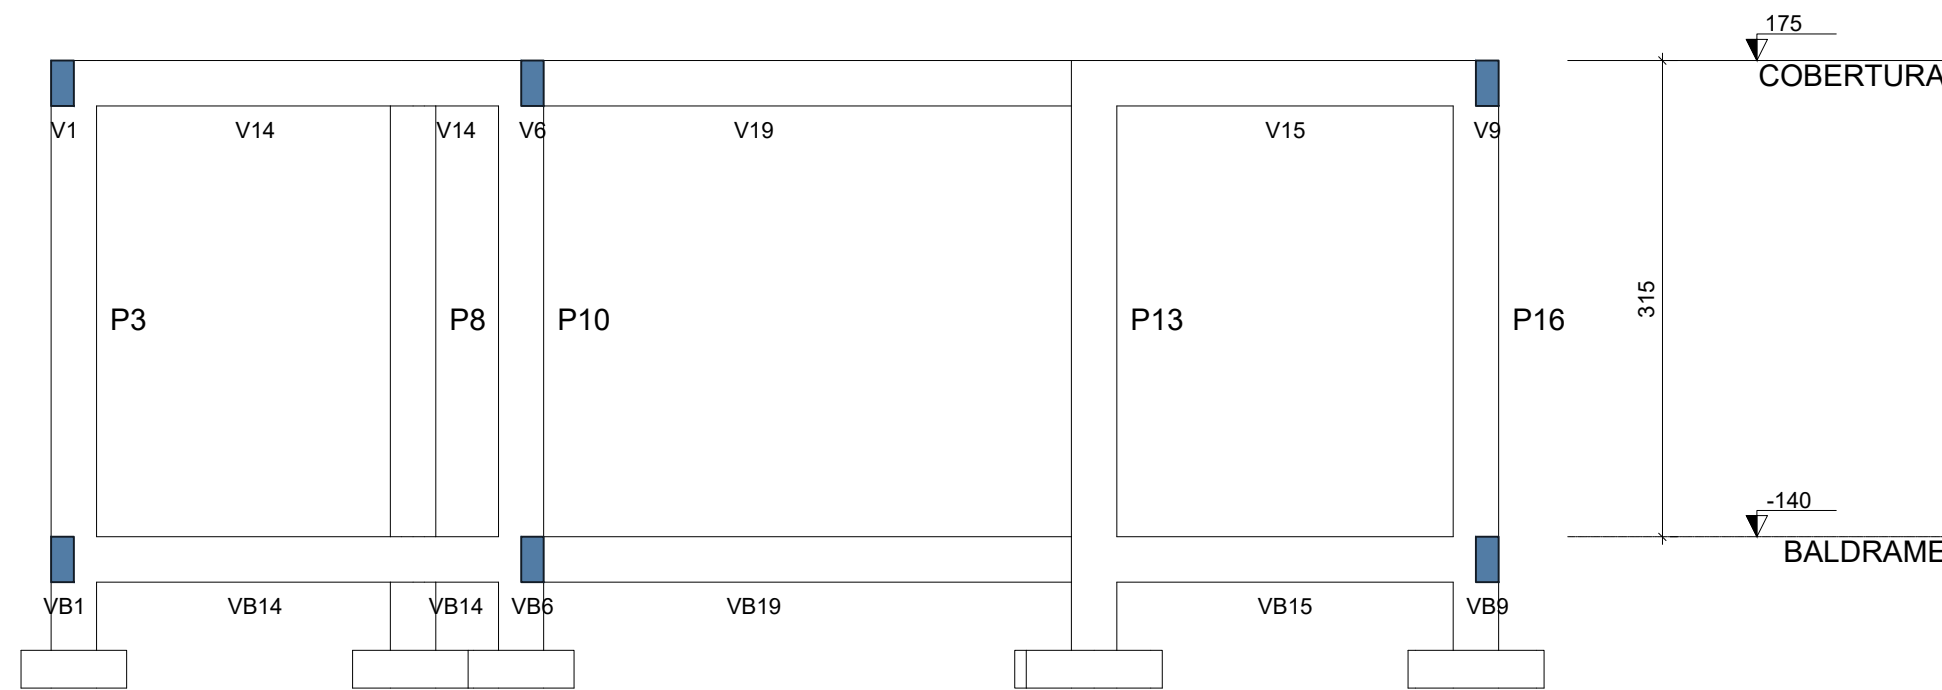

Corte D-D  
escala 1:50

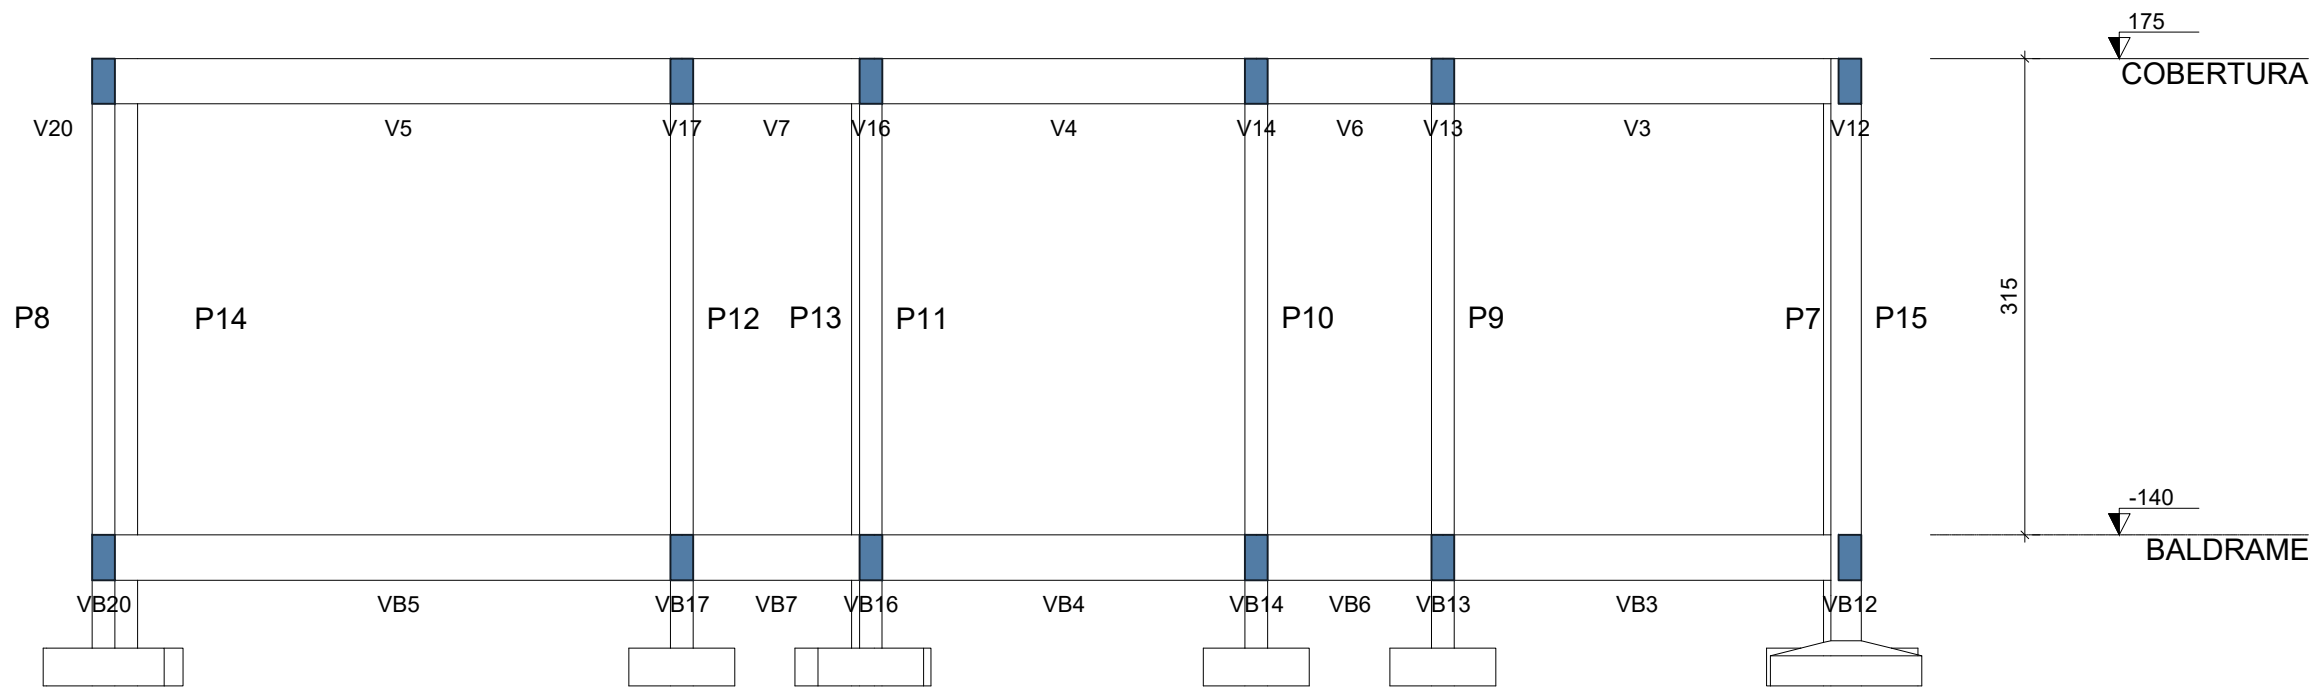

Corte E-E  
escala 1:50

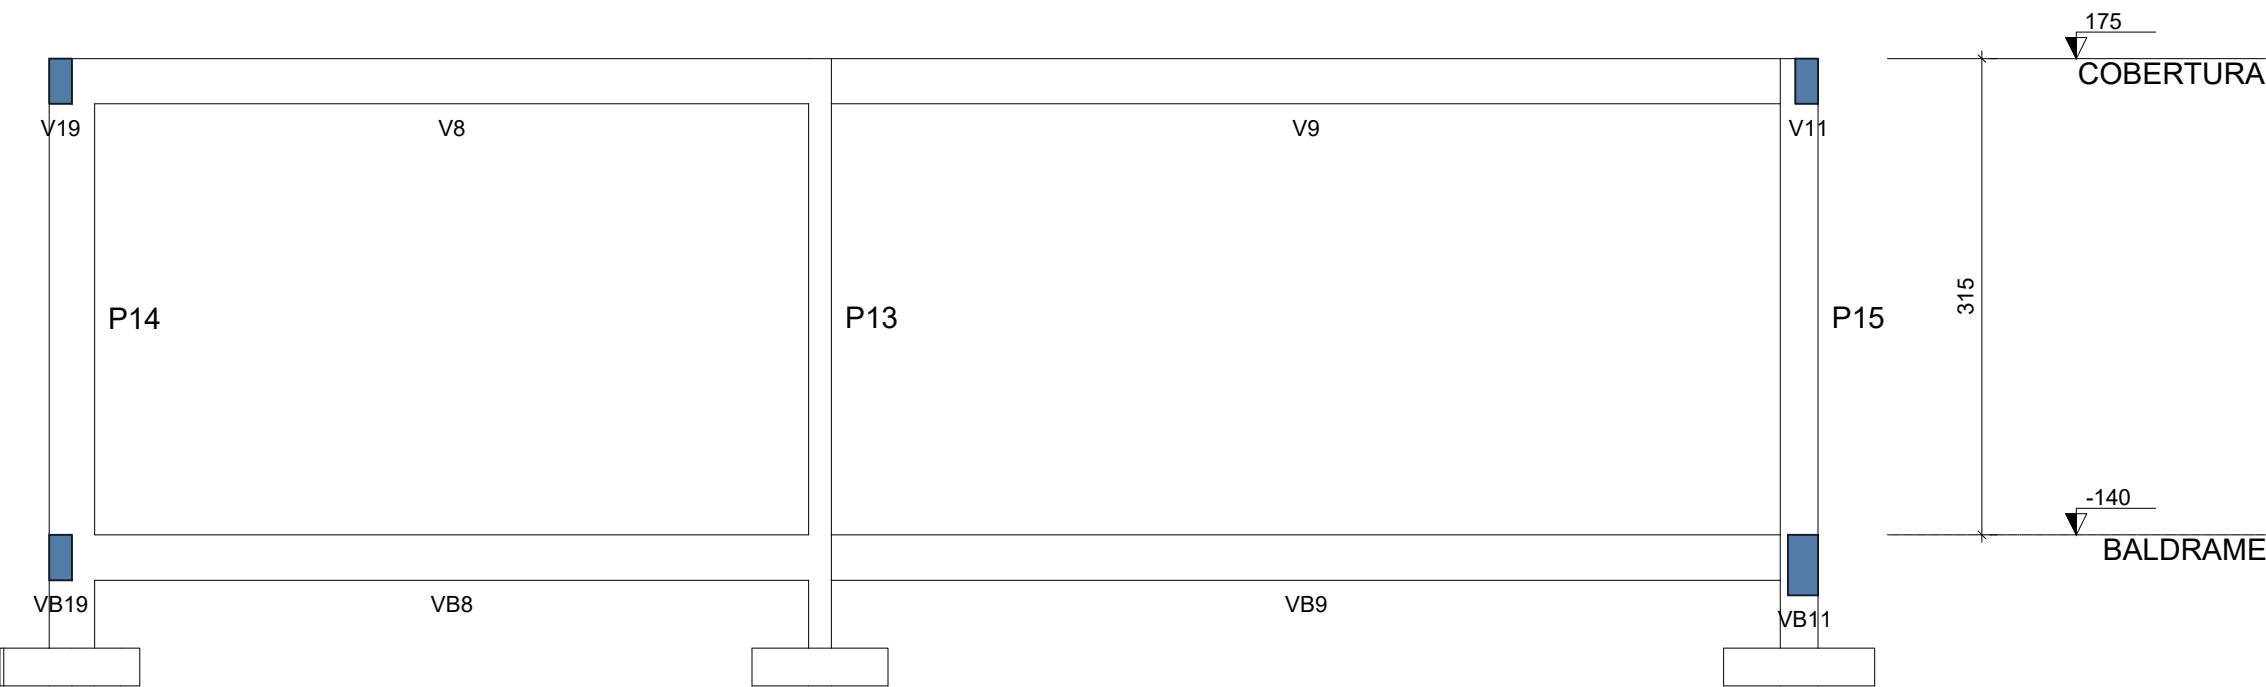

Corte F-F  
escala 1:50

OBSERVAÇÕES
<div>- UTILIZAR TELA Q503 SOLDADA NERVURADA ø8,0mmx8,0mm c/10cmx10cm PARA AS MALHAS BASE INFERIOR E SUPERIOR;</div> <div>- A METRAGEM TOTAL DE TELA DE CADA MALHA BASE DEVE RESPEITAR A QUANTIDADE DE BARRAS NOS EIXOS X E Y DESCRITAS NO PROJETO;</div> <div>- O CORTE DAS TELAS NAS ABERTURAS DEVE RESPEITAR O COBRIMENTO MÍNIMO DE 4,0 cm DEFINIDO PARA O PROJETO;</div>


REFERÊNCIAS
ABNT NBR 6118/2014 - PROJETO DE ESTRUTURAS DE CONCRETO ARMADO
ABNT NBR 6120/2019 - AÇÕES PARA O CÁLCULO DE ESTRUTURAS DE EDIFICAÇÕES
ABNT NBR 8953/2015 - CONCRETO PARA FINS ESTRUTURAIS
ABNT NBR 6484/2020 - SONDADEIRA DE SIMPLER RECONHECIMENTO COM SP7
ABNT NBR 6122/2019 - PROJETO E EXECUÇÃO DE FUNDAÇÕES
ENSAIOS DE SONDAGEM FORNECIDOS PELA CONTRATANTE

CONSIDERAÇÕES GERAIS
1. MEDIDAS DO PROJETO ESTRUTURAL EM CENTÍMETROS
2. MEDIDAS DAS BITOLAS DE AÇO EM MILÍMETROS INDICADAS EM PLANTA
3. OS AÇOS UTILIZADOS SÃO CA-50 COM BARRAS NERVURADAS
4. TODAS AS ARMADURAS DEVEM SER AMARRADAS ENTRE SI COM ARAME RECOZIDO N18 1,25 mm
5. A COBERTURA MÍNIMA DAS ARMADURAS DEVE ATENDER 4,0 cm
6. CONCRETO DEVE ATENDER FCK = 25 MPa APÓS 28 DIAS
7. UTILIZAR ESPAÇADORES PLÁSTICOS PARA GARANTIA DA COBERTURA MÍNIMA
8. UTILIZAR ESPAÇADORES (h = 9,0 cm) ENTRE A ARMADURA POSITIVA E NEGATIVA
9. CONCRETAGEM DA BASE REALIZADA SOBRE LASTRO DE CONCRETO MAGRO ESP = 5,0 cm
10. CONCRETAGEM COM ADITIVO PLASTIFICANTE PARA MELHORAR A IMPERMEABILIZAÇÃO
11. CONCRETO BOMBEADO DEVE POSSUIR SLUMP 90 mm +/- 10 mm
12. CONSUMO DE CIMENTO DEVE ATENDER O MÍNIMO DE 350 Kg/m³
13. UTILIZAR SOMENTE BRITA 1 NO CONCRETO
14. ESTACAS DO TIPO BROCA COM ESCAVAÇÃO MANUAL
15. LIMPEZA E COMPACTAÇÃO DA ÁREA ATÉ A COTA DE -13 cm





















QUADRO DE REVISÕES		
REVISÃO	DESCRIÇÃO	DATA
	EMISSÃO	11/08/2023

APROVAÇÕES	
------------	--

PROPRIETÁRIO	RESPONSÁVEL TÉCNICO
MUNICÍPIO DE JOINVILLE 83.169.623/0001-10	CAIO CÉSAR CARDOSO 185783-6

	EQUIPE TÉCNICA DA EMPRESA CAIO CÉSAR CARDOSO DA SILVA ENGENHEIRO CIVIL CREA/SC: 185783-6
---	---

PROPRIETÁRIO	MUNICÍPIO DE JOINVILLE
EDIFICAÇÃO	E.M. CARLOS HEINS FUNKE
ENDEREÇO	RUA ADRIANÓPOLIS, S/N, DONA FRANCISCA (PIRABEIRABA) - JOINVILLE/SC
PROJETO	ESTRUTURAL - AMBIENTE DE ANIMAIS - Cunicultura
CONTEÚDO	CORTES AA / BB / CC / DD
ARQUIVO	ESTRUTURA - ESCOLA AGRÍCOLA - CUNICULTURA
ETAPA	Projeto
ESCALA	Indicada
DATA	11/08/2023
FOLHA	EST 05/07
Prefeitura Municipal de Joinville  Secretaria da Educação   CNPJ 83.169.623/0001-10 Rua Itajaí, Nº 390   CEP 89201-090 - Joinville Fone: (47) 3431-3009 E-mail: caio.silva@joinville.edu.sc.gov.br	

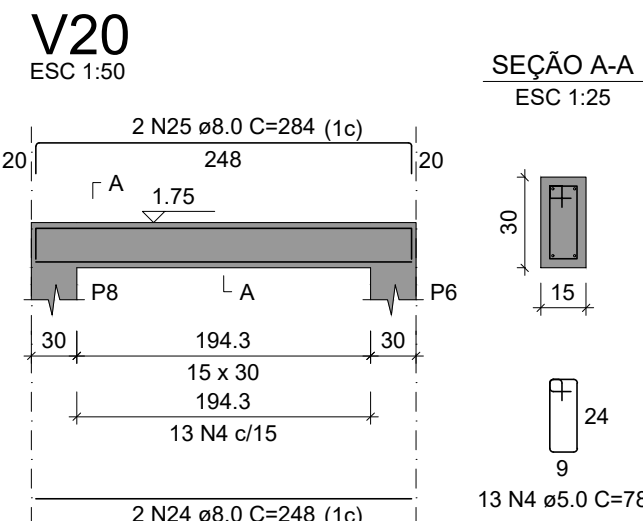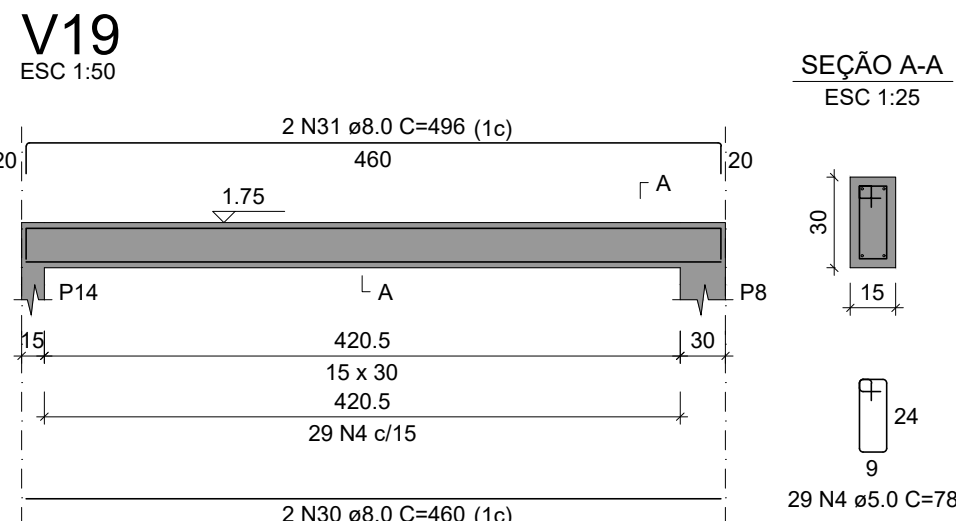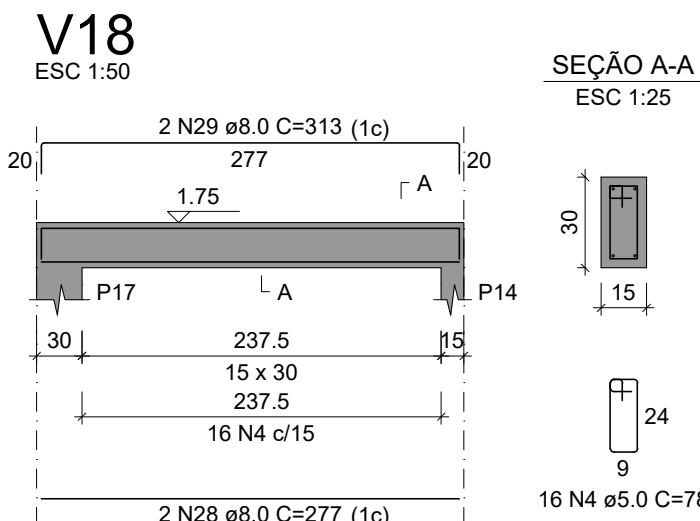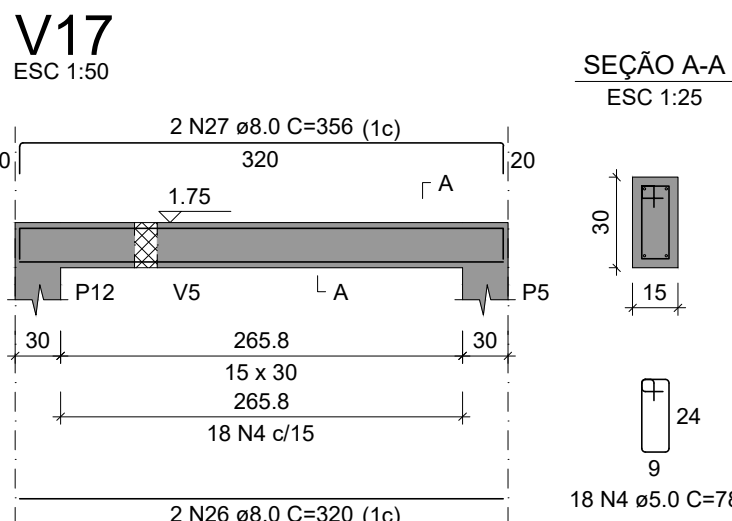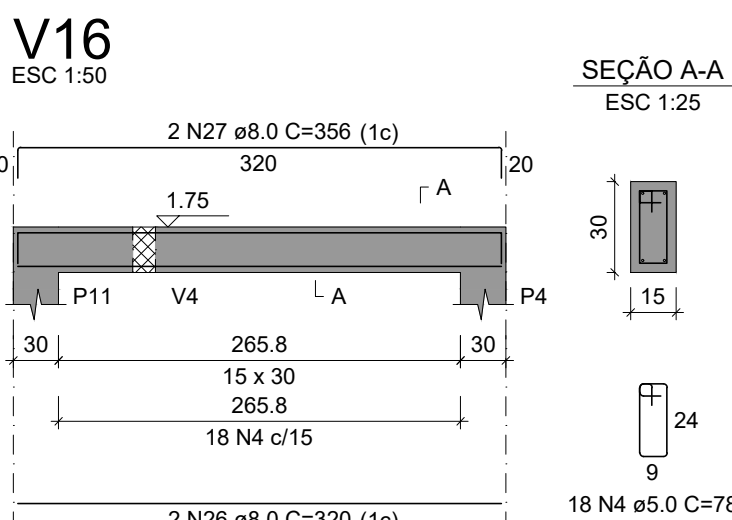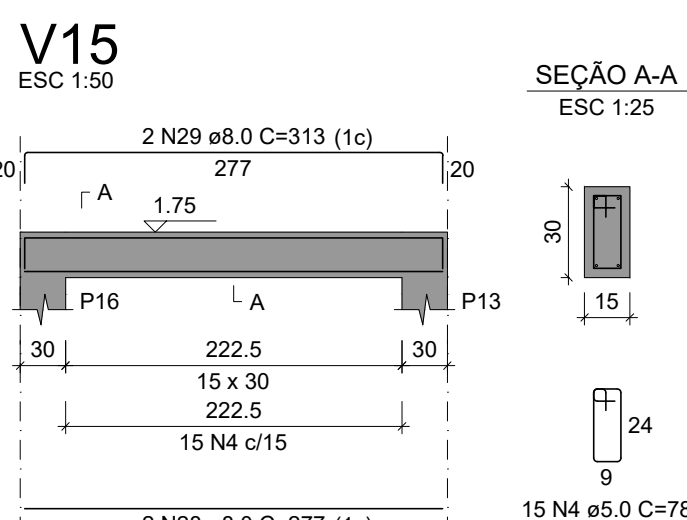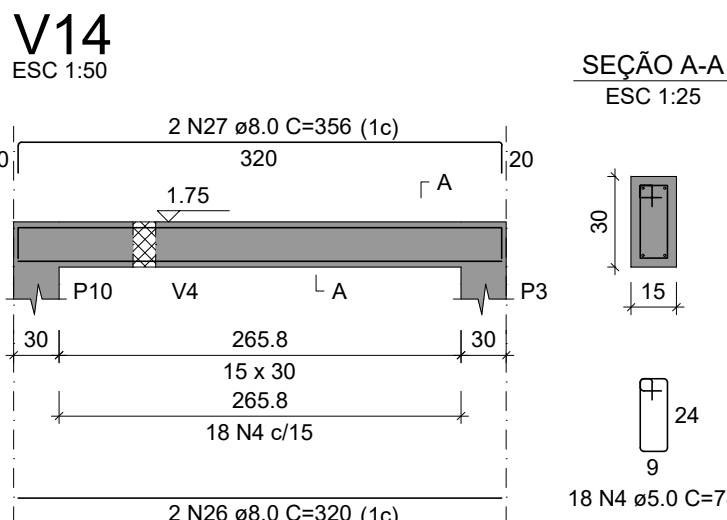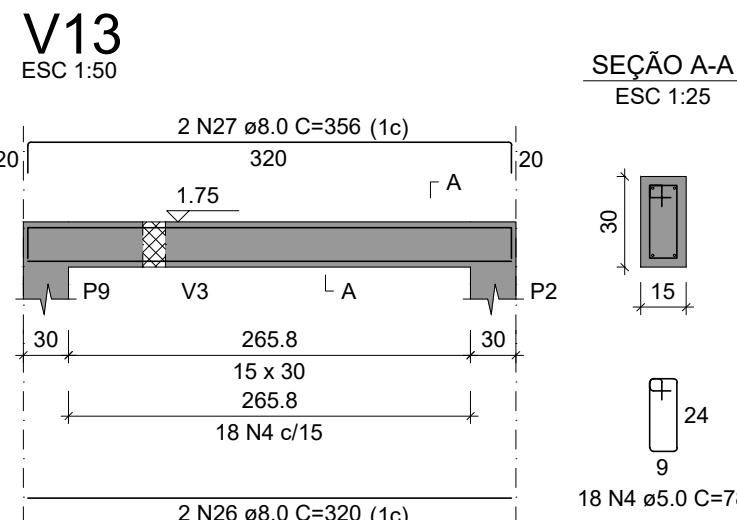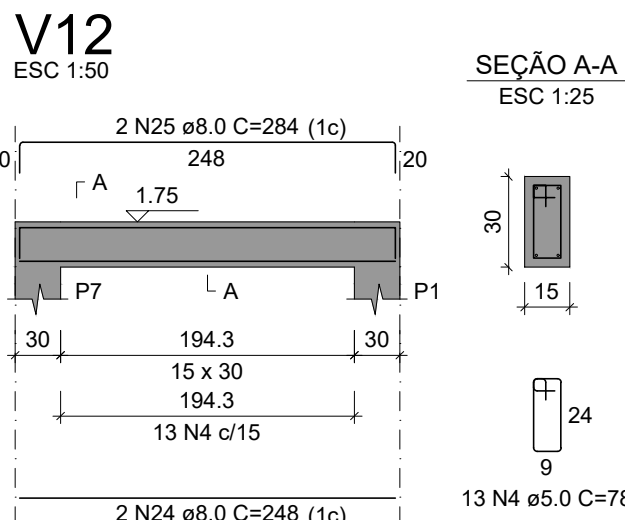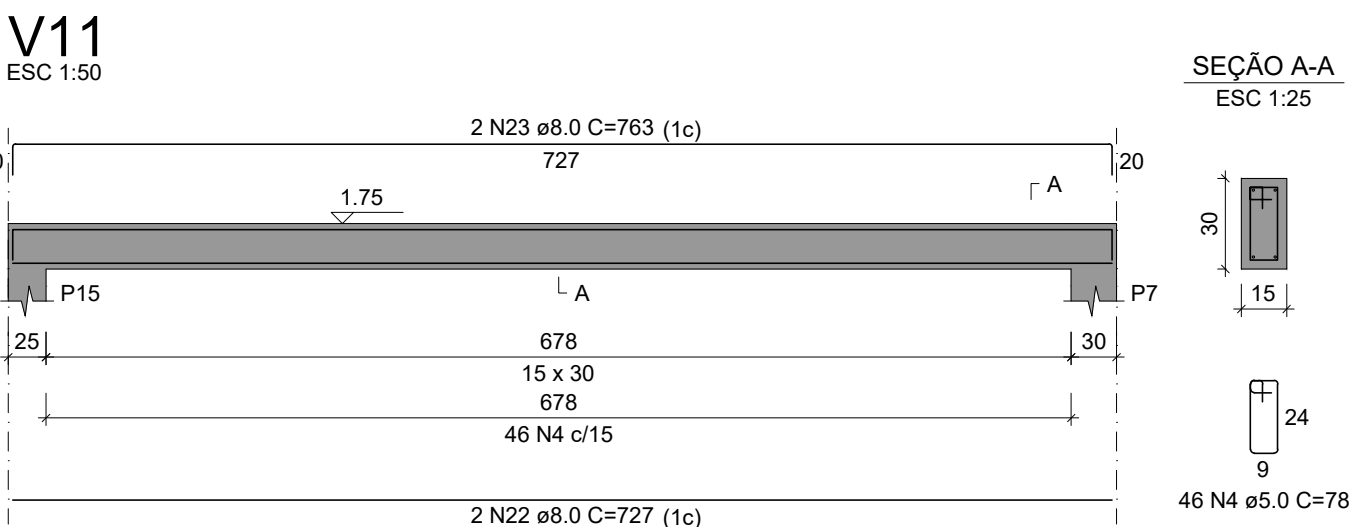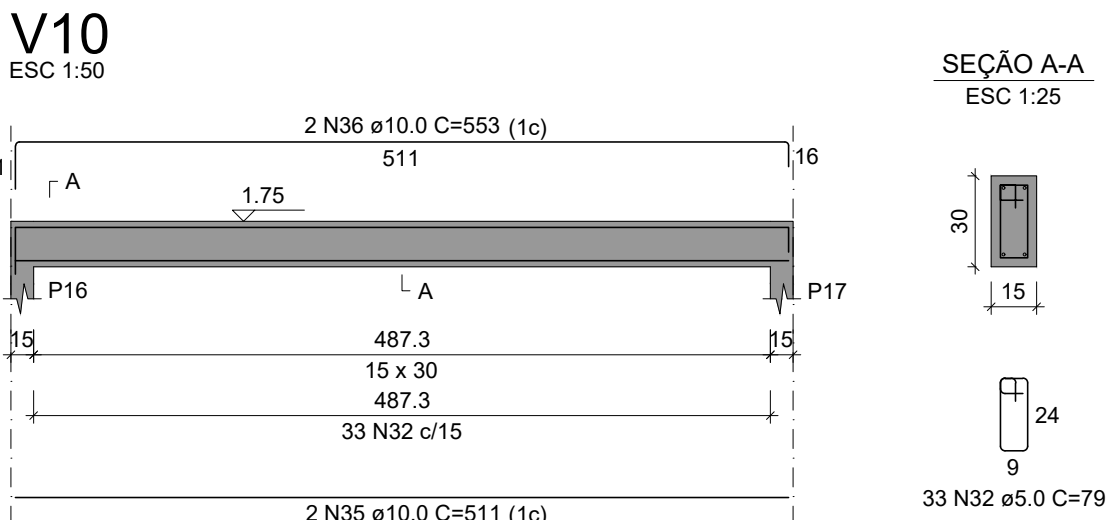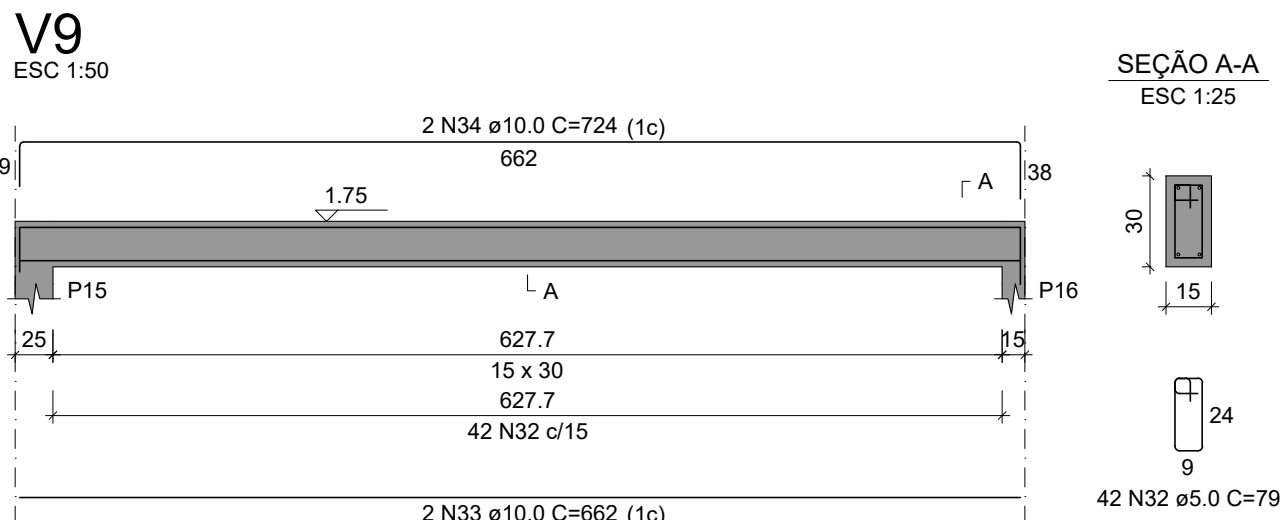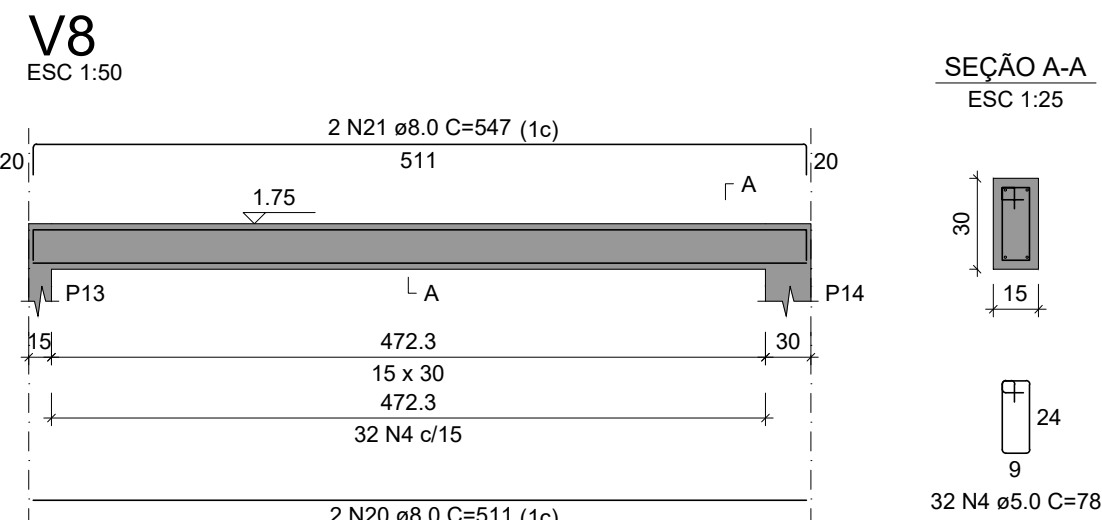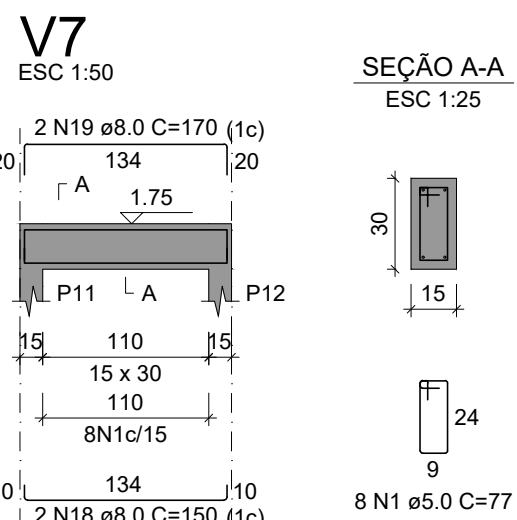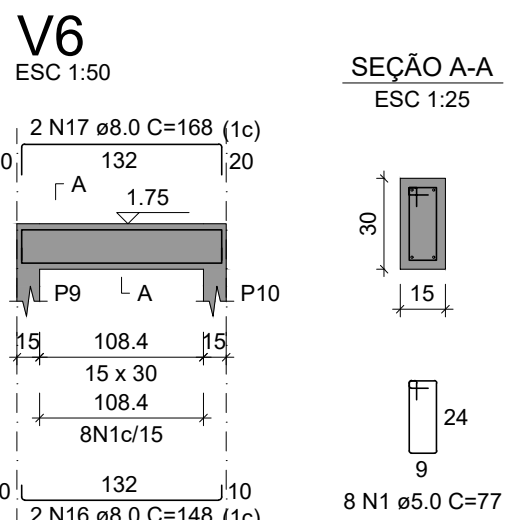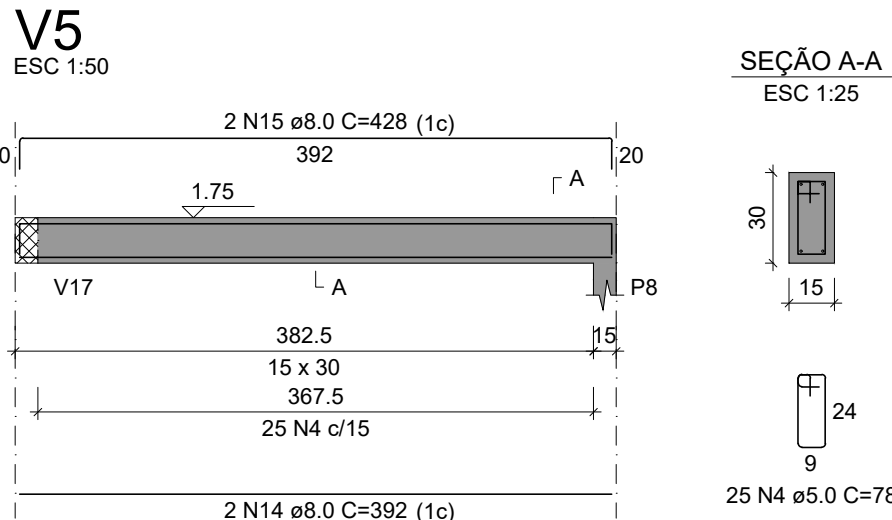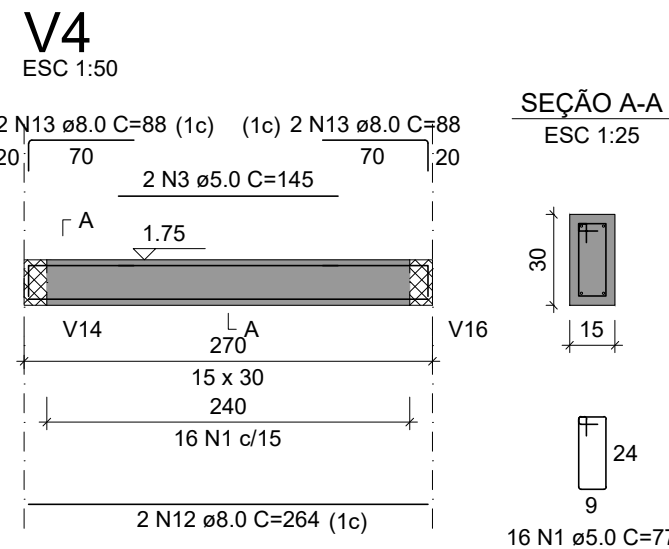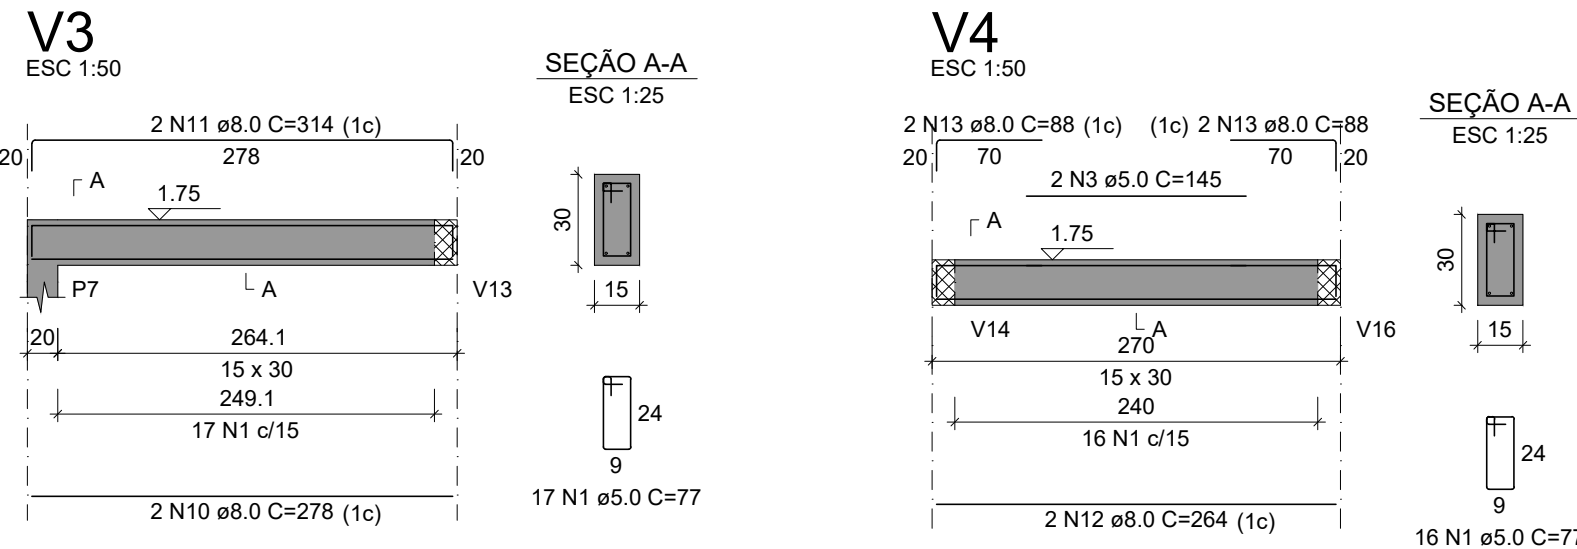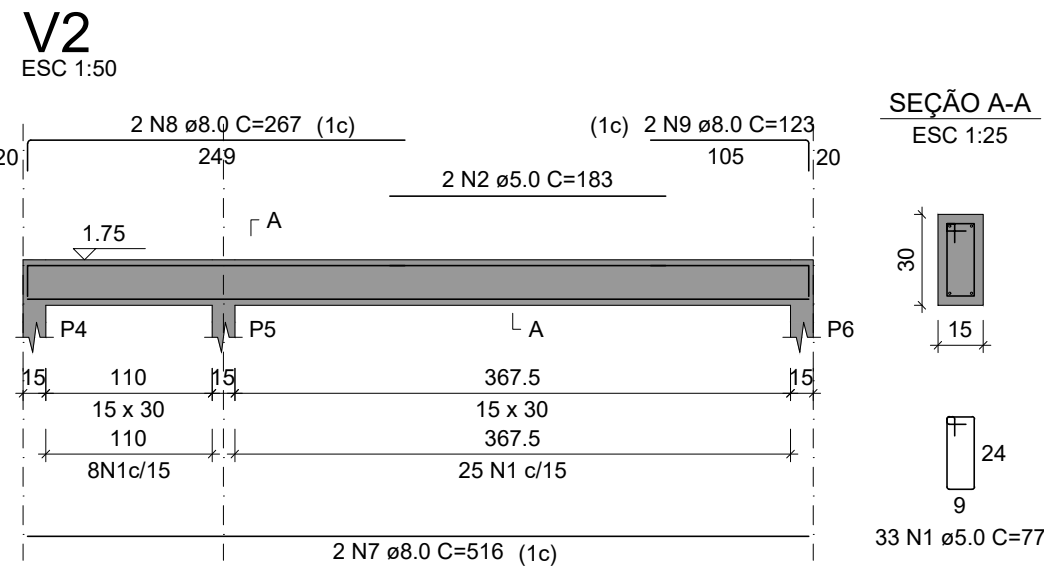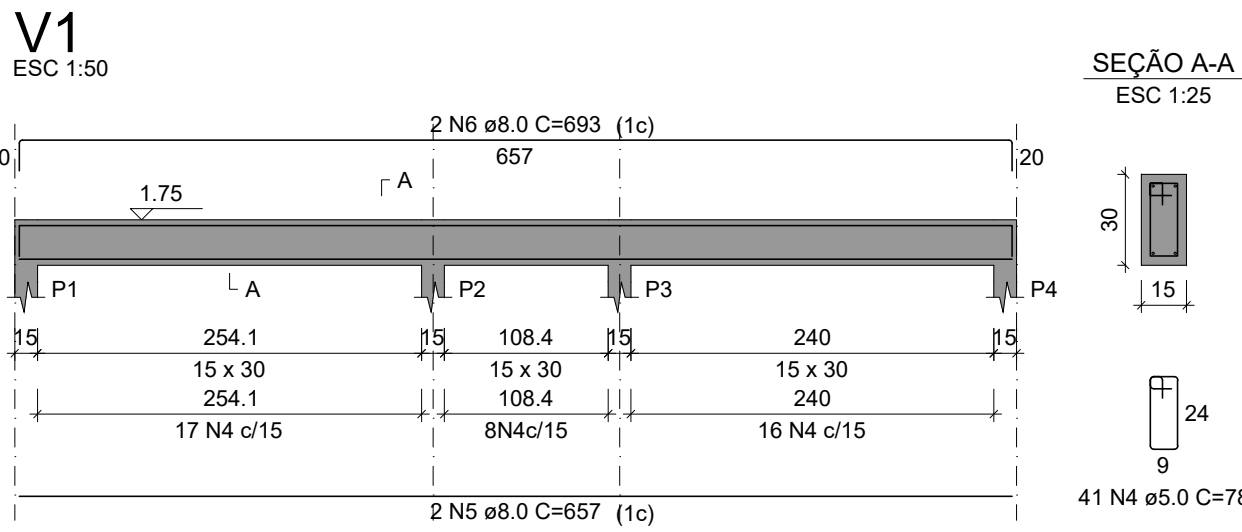

RELAÇÃO DO AÇO

Vigas Cobertura						
V1	V2	V3				
V4	V5	V6				
V7	V8	V9				
V10	V11	V12				
V13	V14	V15				
V16	V17	V18				
V19	V20					
AÇO	N	DIAM (mm)	QUANT	C.UNIT (cm)	C.TOTAL (cm)	
CA60	1	5.0	82	77	6314	
	2	5.0	2	183	366	
	3	5.0	2	145	290	
	4	8.0	302	78	23556	
	5	8.0	2	857	1314	
	6	8.0	2	693	1386	
	7	8.0	2	516	1032	
	8	8.0	2	267	534	
	9	8.0	2	123	246	
	10	8.0	2	278	556	
	11	8.0	2	314	628	
	12	8.0	2	284	568	
	13	8.0	4	88	352	
	14	8.0	2	392	784	
	15	8.0	2	428	856	
	16	8.0	2	148	296	
CA50	17	8.0	2	168	336	
	18	8.0	2	150	300	
	19	8.0	2	170	340	
	20	8.0	2	511	1022	
	21	8.0	2	547	1094	
	22	8.0	2	727	1454	
	23	8.0	2	763	1526	
	24	8.0	4	248	992	
	25	8.0	4	294	1136	
	26	8.0	8	320	2560	
	27	8.0	8	356	2848	
	28	8.0	4	277	1108	
	29	8.0	4	313	1252	
	30	8.0	2	460	920	
	31	8.0	2	496	992	
	32	10.0	75	78	5925	
	33	10.0	2	662	1324	
	34	10.0	2	724	1448	
	35	10.0	2	511	1022	
	36	10.0	2	553	1106	

RESUMO DO AÇO

AÇO	DIAM (mm)	C.TOTAL (m)	PESO + 10% (kg)
CA50	8.0	499.5	216.8
CA60	10.0	108.3	73.4
PESO TOTAL (kg)			290.2
CA50	8.0		11.8
CA60	10.0		11.8

Volume de concreto (C-25) = 3.05 m³  
Área de forma = 50.87 m²

- OBSERVAÇÕES
- UTILIZAR TELA Q503 SOLDADA NERVURADA ø8,0mmx8,0mm c/10mx10cm PARA AS MALHAS BASE INFERIOR E SUPERIOR;
  - A METRAGEM TOTAL DE TELA DE CADA MALHA BASE DEVE RESPEITAR A QUANTIDADE DE BARRAS NOS EIXOS X E Y DESCRITAS NO PROJETO;
  - O CORTE DAS TELAS NAS ABERTURAS DEVE RESPEITAR O COBRIMENTO MÍNIMO DE 4,0 cm DEFINIDO PARA O PROJETO;

- REFERÊNCIAS
- ABNT NBR 6118/2014 - PROJETO DE ESTRUTURAS DE CONCRETO ARMADO
  - ABNT NBR 6120/2019 - AÇÕES PARA O CÁLCULO DE ESTRUTURAS DE EDIFICAÇÕES
  - ABNT NBR 8953/2015 - CONCRETO PARA FINS ESTRUTURAIS
  - ABNT NBR 6484/2020 - SONDADEIRA DE SIMPLER RECONHECIMENTO COM SPT
  - ABNT NBR 6122/2019 - PROJETO E EXECUÇÃO DE FUNDAÇÕES
  - ENSAIOS DE SONDADEIRA FORNECIDOS PELA CONTRATANTE


- CONSIDERAÇÕES GERAIS
1. MEDIDAS DO PROJETO ESTRUTURAL EM CENTÍMETROS
  2. MEDIDAS DAS BÍTULAS DE AÇO EM MILÍMETROS INDICADAS EM PLANTA
  3. OS AÇOS UTILIZADOS SÃO CA-50 COM BARRAS NERVURADAS
  4. TODAS AS ARMADURAS DEVEM SER ARMADAS ENTRE SI COM ARAME RECOZIDO N18 1,25 mm
  5. A COBERTURA MÍNIMA DAS ARMADURAS DEVE ATENDER 4,0 cm
  6. CONCRETO DEVE ATENDER FCK = 25 MPa APÓS 28 DIAS
  7. UTILIZAR ESPAÇADORES PLÁSTICOS PARA GARANTIA DA COBERTURA MÍNIMA
  8. UTILIZAR ESPAÇADORES (h = 9,0 cm) ENTRE A ARMADURA POSITIVA E NEGATIVA
  9. CONCRETAGEM DA BASE REALIZADA SOBRE LASTRO DE CONCRETO MAGRO ESP = 5,0 cm
  10. CONCRETAGEM COM ADITIVO PLASTIFICANTE PARA MELHORAR A IMPERMEABILIZAÇÃO
  11. CONCRETO BOMBADO DEVE POSSUIR SLUMP 90 mm +/- 10 mm
  12. CONSUMO DE CIMENTO DEVE ATENDER O MÍNIMO DE 350 Kg/m³
  13. UTILIZAR SOMENTE BRITA 1 NO CONCRETO
  14. ESTACAS DO TIPO BROCA COM ESCAVAÇÃO MANUAL
  15. LIMPEZA E COMPACTAÇÃO DA ÁREA ATÉ A COTA DE -13 cm

QUADRO DE REVISÕES		
REVISÃO	DESCRIÇÃO	DATA
1	EMISSÃO	11/08/2023

APROVAÇÕES	

PROPRIETÁRIO	RESPONSÁVEL TÉCNICO
--------------	---------------------





















MUNICÍPIO DE JOINVILLE	CAIO CÉSAR CARDOSO
83.169.623/0001-10	185783-6



EQUIPE TÉCNICA DA EMPRESA  
CAIO CÉSAR CARDOSO DA SILVA  
ENGENHEIRO CIVIL  
CREA/SC: 185783-6

PROPRIETÁRIO	MUNICÍPIO DE JOINVILLE	
EDIFICAÇÃO	E.M. CARLOS HEINS FUNKE	
ENDEREÇO	RUA ADRIANÓPOLIS, S/N, DONA FRANCISCA (PIRABEIRABA) - JOINVILLE/SC	
PROJETO	ESTRUTURAL - AMBIENTE DE ANIMAIS-Cunicultura	Arquivo: Estrutura Escola Agrícola -
CONTEÚDO	DETALHAMENTO VIGAS COBERTURA	ETAPA: Projeto
		ESCALA: Indicada
		FOLHA: EST 07/07
Prefeitura Municipal de Joinville   Secretaria da Educação   CNPJ 83.169.623/0001-10 Rua Itajaí, Nº 390   CEP 89201-090 - Joinville   Fone: (47) 3431-3009   E-mail: caio.silva@joinville.sc.gov.br		



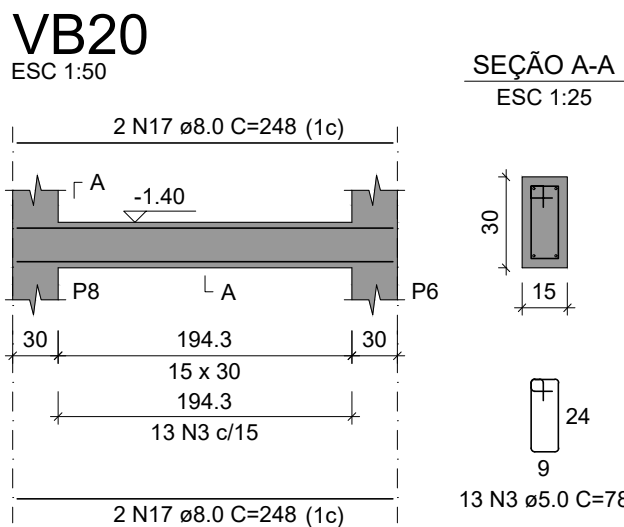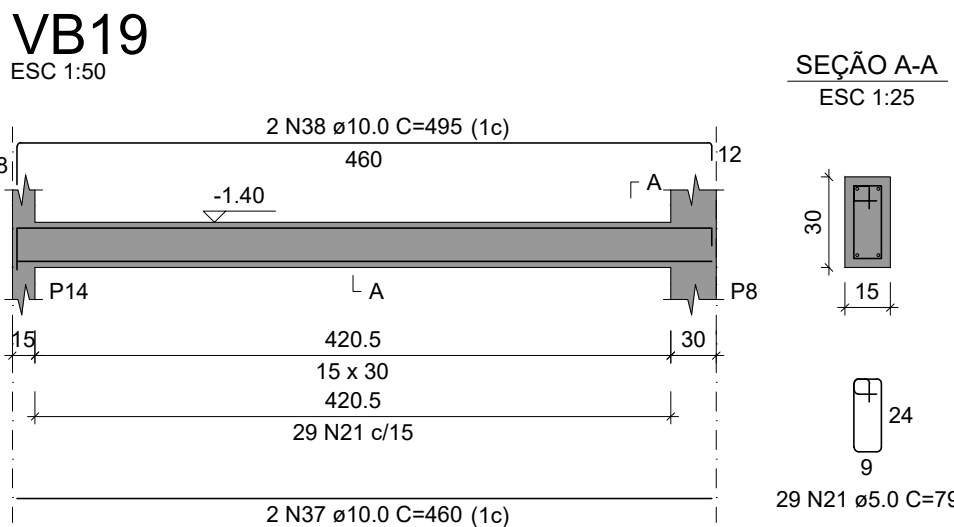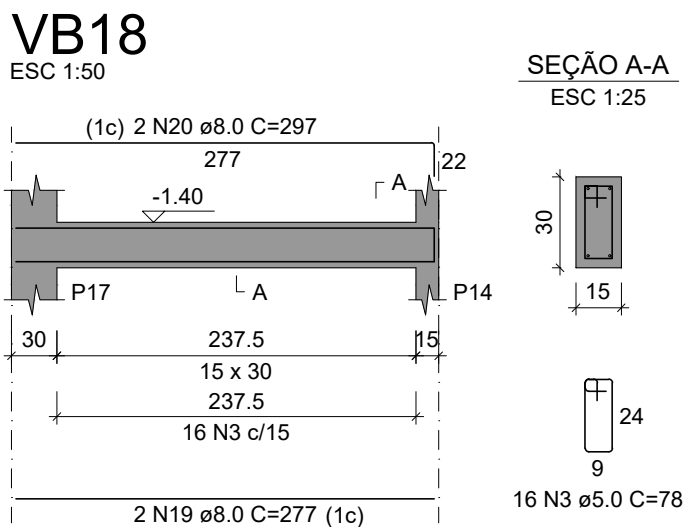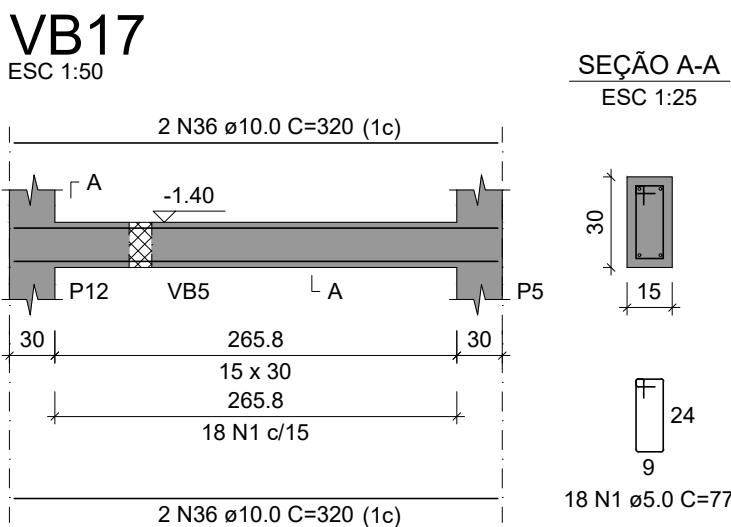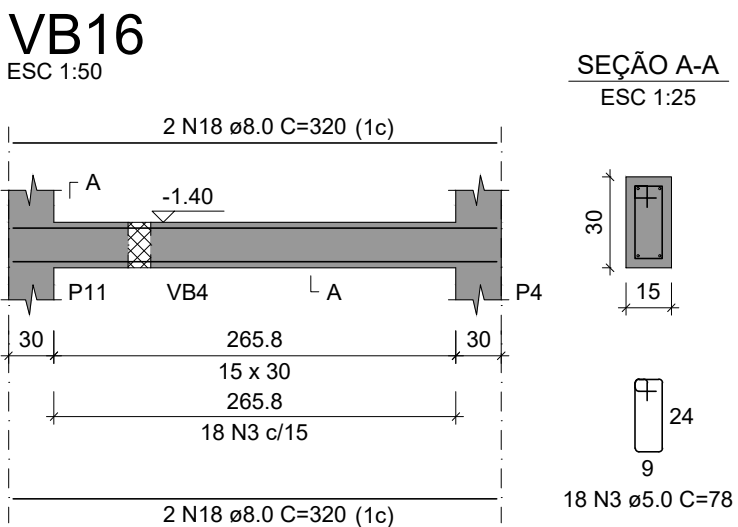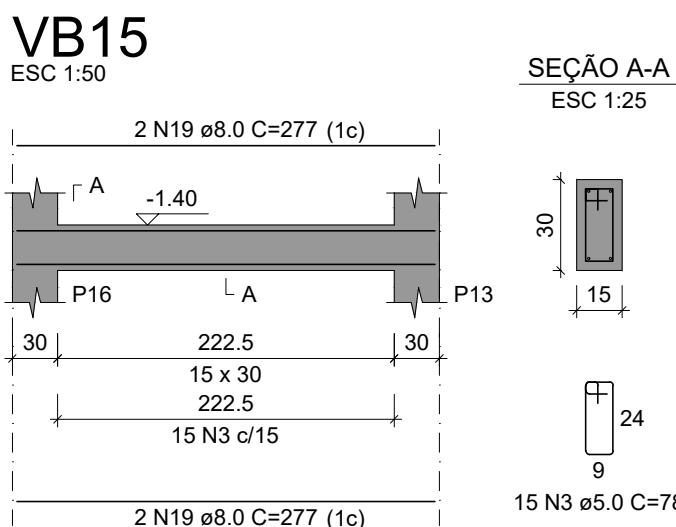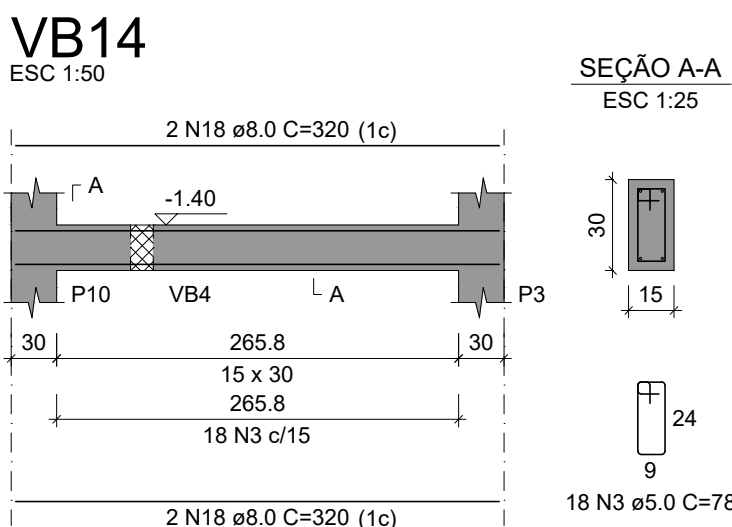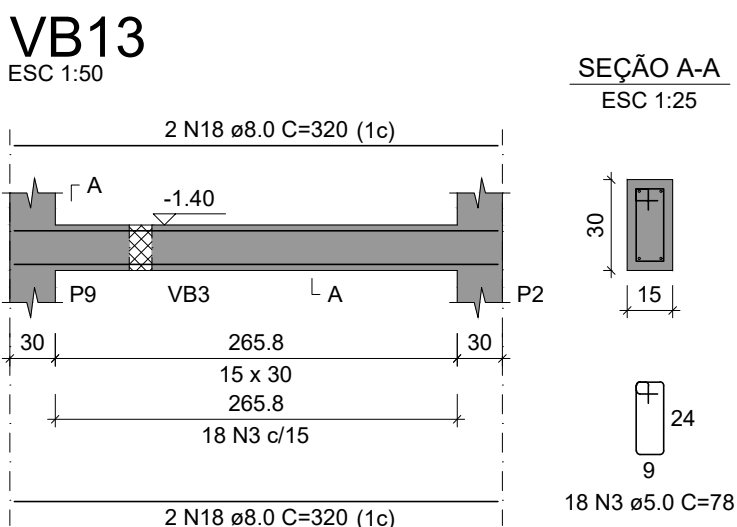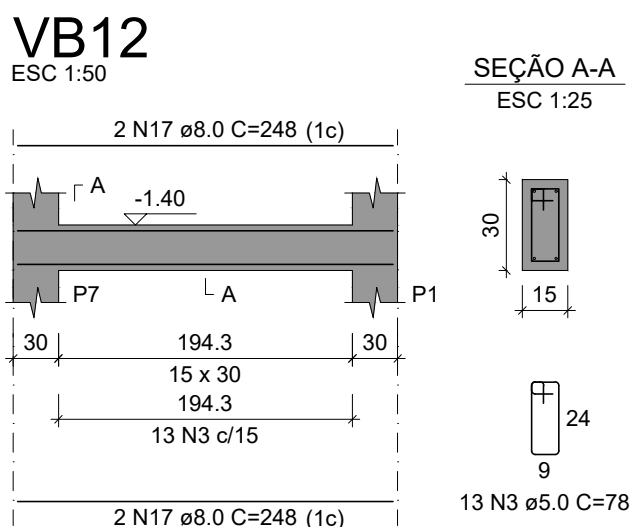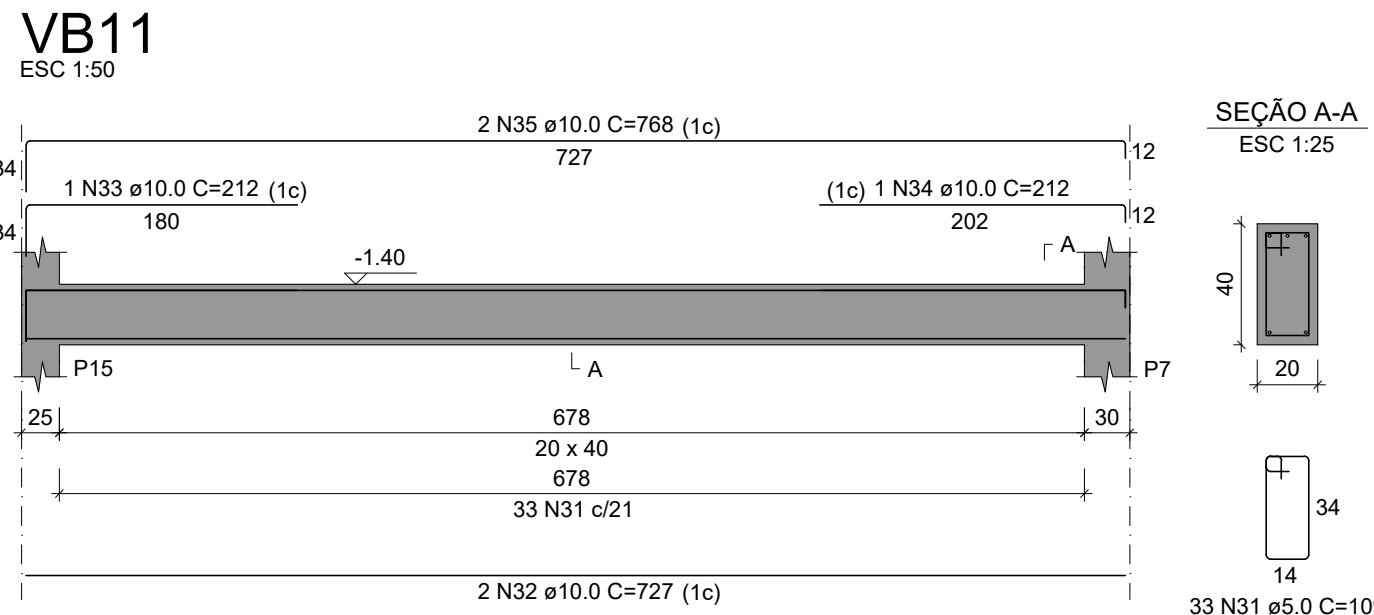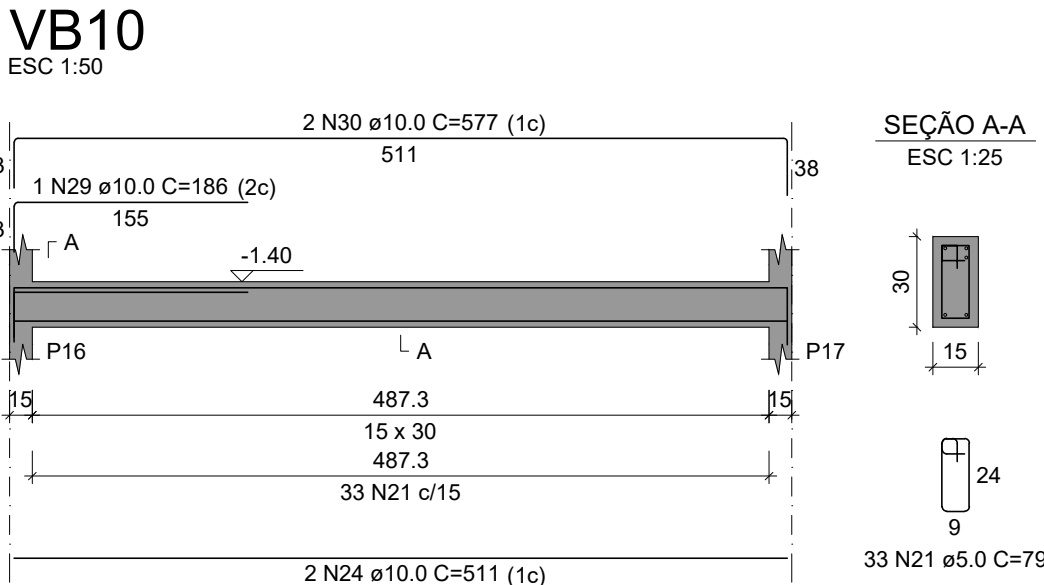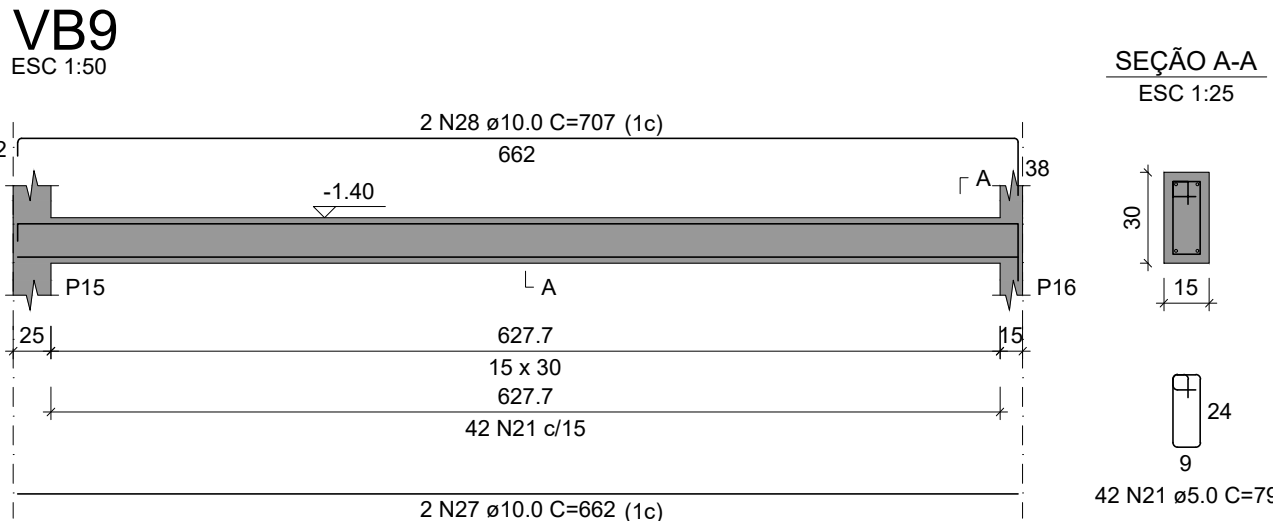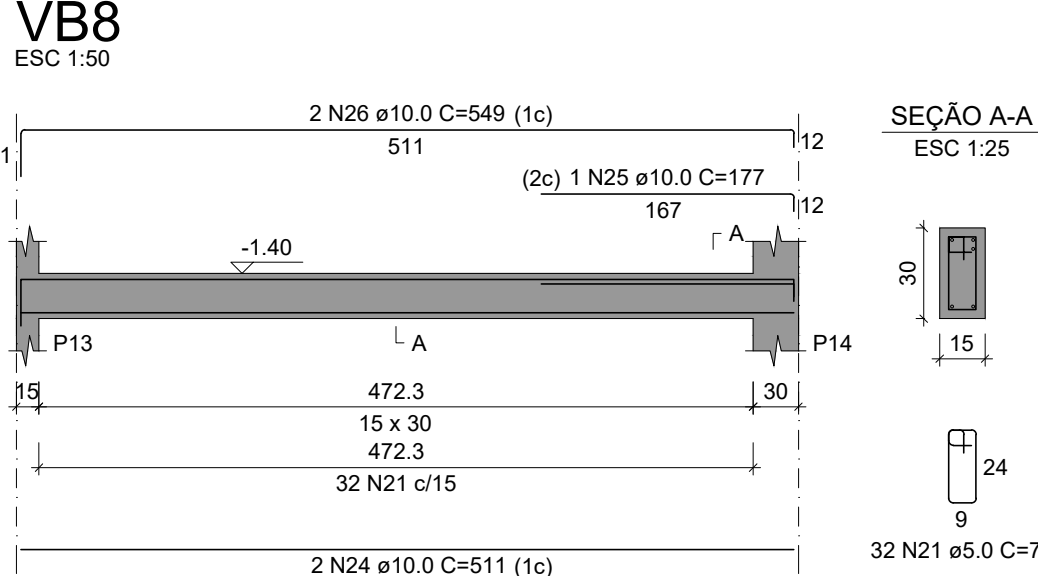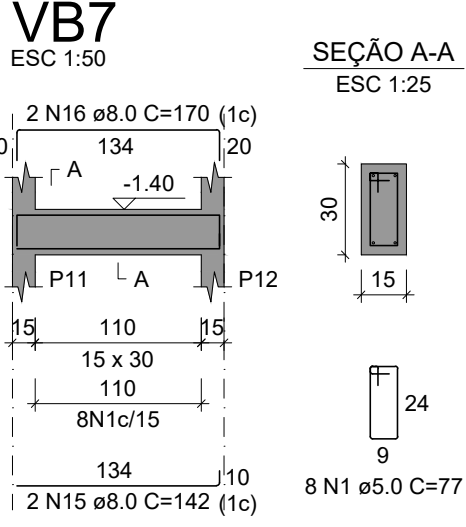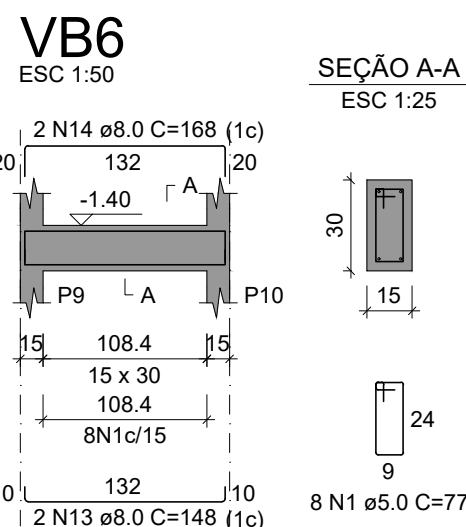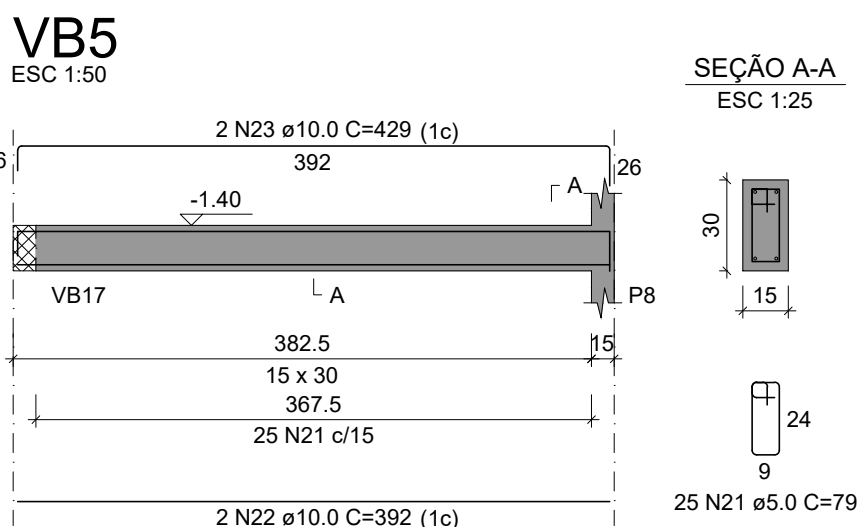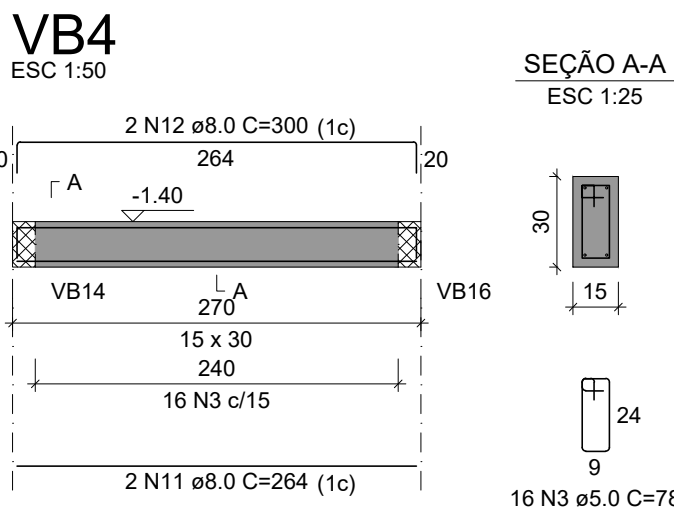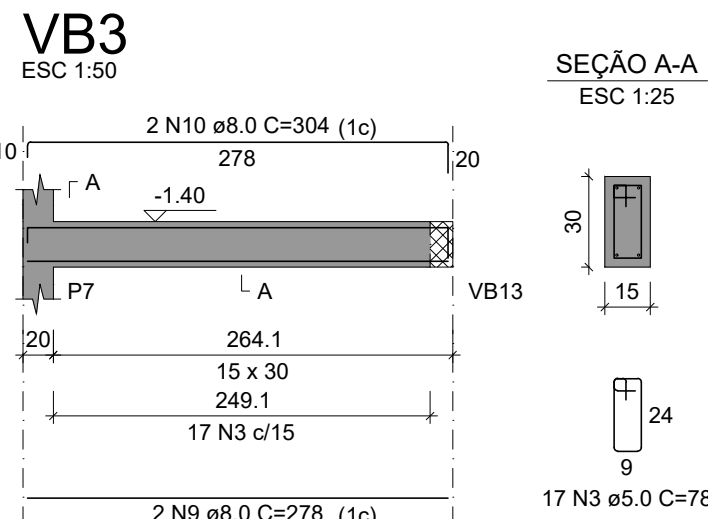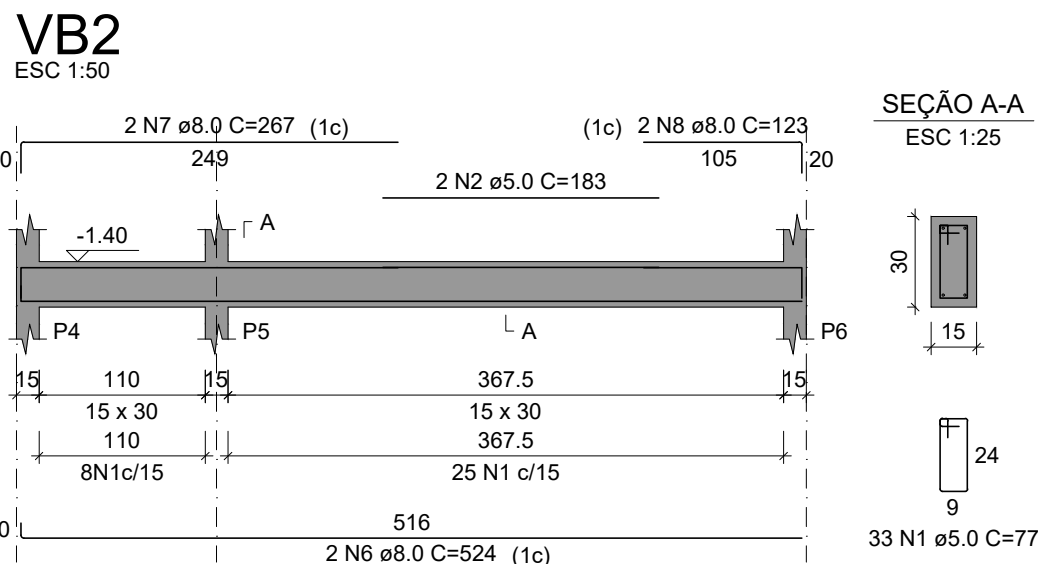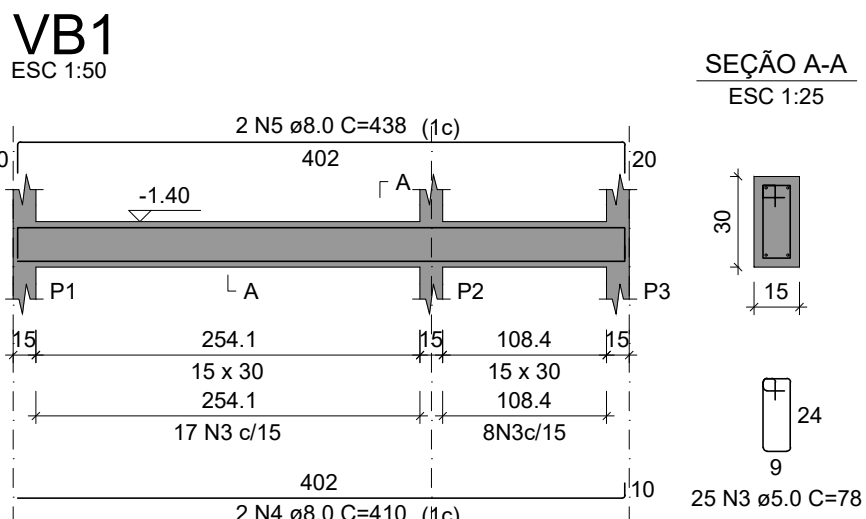

RELAÇÃO DO AÇO

Vigas Baldrame					
AÇO	N	DIAM (mm)	QUANT	C.UNIT (cm)	C.TOTAL (cm)
VB1	1	5.0	67	77	5159
VB4	2	5.0	2	183	366
VB7	3	8.0	169	78	13182
VB10	4	8.0	2	410	820
VB13	5	8.0	2	438	876
VB16	6	8.0	2	524	1048
VB19	7	8.0	2	267	534
	8	8.0	2	123	246
	9	8.0	2	278	556
	10	8.0	2	304	608
	11	8.0	2	264	528
	12	8.0	2	300	600
	13	8.0	2	148	296
	14	8.0	2	168	336
	15	8.0	2	142	284
	16	8.0	2	170	340
	17	8.0	8	248	1984
	18	8.0	12	320	3840
	19	8.0	6	277	1662
	20	8.0	2	297	594
	21	10.0	161	79	12719
	22	10.0	2	392	784
	23	10.0	2	429	858
	24	10.0	4	511	2044
	25	10.0	1	177	177
	26	10.0	2	549	1098
	27	10.0	2	682	1324
	28	10.0	2	707	1414
	29	10.0	1	186	186
	30	10.0	2	577	1154
	31	10.0	33	109	3597
	32	10.0	2	727	1454
	33	10.0	1	212	212
	34	10.0	1	212	212
	35	10.0	2	768	1536
	36	10.0	4	320	1280
	37	10.0	2	460	920
	38	10.0	2	495	990

RESUMO DO AÇO

AÇO	DIAM (mm)	C.TOTAL (m)	PESO + 10% (kg)
CA50	8.0	283.3	123
CA60	10.0	319.6	216.7
	5.0	55.3	9.4
PESO TOTAL (kg)			
CA50	339.7		
CA60			

Volume de concreto (C-25) = 3.18 m³  
Área de forma = 50.76 m²

- OBSERVAÇÕES
- UTILIZAR TELA Q503 SOLDADA NERVURADA ø8,0mmx8,0mm c/10cmx10cm PARA AS MALHAS BASE INFERIOR E SUPERIOR;
  - A METRAGEM TOTAL DE TELA DE CADA MALHA BASE DEVE RESPEITAR A QUANTIDADE DE BARRAS NOS EIXOS X E Y DESCRITAS NO PROJETO;
  - O CORTE DAS TELAS NAS ABERTURAS DEVE RESPEITAR O COBRIMENTO MÍNIMO DE 4,0 cm DEFINIDO PARA O PROJETO;

- REFERÊNCIAS
- ABNT NBR 6118/2014 - PROJETO DE ESTRUTURAS DE CONCRETO ARMADO
  - ABNT NBR 6120/2019 - AÇÕES PARA O CÁLCULO DE ESTRUTURAS DE EDIFICAÇÕES
  - ABNT NBR 8953/2015 - CONCRETO PARA FINS ESTRUTURAIS
  - ABNT NBR 6484/2020 - SONDAAGEM DE SIMPLES RECONHECIMENTO COM SPT
  - ABNT NBR 6122/2019 - PROJETO E EXECUÇÃO DE FUNDAÇÕES
  - ENSAIOS DE SONDAAGEM FORNECIDOS PELA CONTRATANTE
- CONSIDERAÇÕES GERAIS
1. MEDIDAS DO PROJETO ESTRUTURAL EM CENTÍMETROS
  2. MEDIDAS DAS BITOLAS DE AÇO EM MILÍMETROS INDICADAS EM PLANTA
  3. OS AÇOS UTILIZADOS SÃO CA-50 COM BARRAS NERVURADAS
  4. TODAS AS ARMADURAS DEVEM SER AMARRADAS ENTRE SI COM ARAME RECOZIDO N18 1,25 mm
  5. A COBERTURA MÍNIMA DAS ARMADURAS DEVE ATENDER 4,0 cm
  6. CONCRETO DEVE ATENDER FCK = 25 MPa APÓS 28 DIAS
  7. UTILIZAR ESPAÇADORES PLÁSTICOS PARA GARANTIA DA COBERTURA MÍNIMA
  8. UTILIZAR ESPAÇADORES TRELÇADOS (h = 9,0 cm) ENTRE A ARMADURA POSITIVA E NEGATIVA
  9. CONCRETAGEM DA BASE REALIZADA SOBRE LASTRO DE CONCRETO MAGRO ESP = 5,0 cm
  10. CONCRETAGEM COM ADITIVO PLASTIFICANTE PARA MELHORAR A IMPERMEABILIZAÇÃO
  11. CONCRETO BOMBADO DEVE POSSUIR SLUMP 90 mm +/- 10 mm
  12. CONSUMO DE CIMENTO DEVE ATENDER O MÍNIMO DE 350 Kg/m³
  13. UTILIZAR SOMENTE BRITA 1 NO CONCRETO
  14. ESTACAS DO TIPO BROCA COM ESCAVAÇÃO MANUAL
  15. LIMPEZA E COMPACTAÇÃO DA ÁREA ATÉ A COTA DE -13 cm

QUADRO DE REVISÕES		DATA	DESENHO
REVISÃO	DESCRIÇÃO		CAIO
	EMISSÃO		

APROVAÇÕES	

PROPRIETÁRIO	RESPONSÁVEL TÉCNICO

MUNICÍPIO DE JOINVILLE 83.16.9.623/0001-10	CAIO CÉSAR CARDOSO 185/783-6
---	---------------------------------


EQUIPE TÉCNICA DA EMPRESA	
CAIO CÉSAR CARDOSO DA SILVA ENGENHEIRO CIVIL CREA/SC: 185/783-6	
PROPRIETÁRIO	MUNICÍPIO DE JOINVILLE
EDIFICAÇÃO	E.M. CARLOS HEINS FUNKE
ENDEREÇO	RUA ADRIANÓPOLIS, S/N, DONA FRANCISCA (PIRABEIRABA) - JOINVILLE/SC
PROJETO	ESTRUTURAL - AMBIENTE DE ANIMAIS-Cunicultura
CONTEÚDO	DETALHAMENTO VIGAS BALDRAME
ARQUIVO	ESTRUTURA ESCOLA AGRÍCOLA - CUNICULTURA
ETAPA	Projeto
ESCALA	Indicada
FOLHA	EST 06/07
Prefeitura Municipal de Joinville  Secretaria da Educação   CNPJ 83.169.623/0001-10 Rua Itajaí, Nº 390   CEP 89201-090 - Joinville   Fone: (47) 3431-3009   E-mail: caio.silva@joinville.edu.sc.gov.br	



Tabelas de Cargas

Nome	Seção (cm)	X (cm)	Y (cm)	Carga Máx. (kN)	Carga Mín. (kN)	Pilar								Fundação					
						Mx Máximo (kN.m)		My Máximo (kN.m)		Fx Máximo (kN)		Fy Máximo (kN)		Lado B (cm)	Lado H (cm)	h0 / ha (m)	h1 / hb (m)	df (m)	
						Positivo	Negativo	Positivo	Negativo	Positivo	Negativo	Positivo	Negativo						
P1	20x20	10.00	330.00	30	23	2	-3	0	-3	0	-6	6	0	80	80	0.20	0.30	1.00	
P2	20x20	440.00	330.00	45	37	2	-4	1	-2	1	-2	4	-3	80	80	0.20	0.30	1.00	
P3	20x20	870.00	330.00	30	23	2	-3	2	0	5	0	6	0	80	80	0.20	0.30	1.00	
P4	20x20	10.00	10.00	30	23	4	-1	0	-3	0	-6	0	-5	80	80	0.20	0.30	1.00	
P5	20x20	440.00	10.00	45	37	3	-3	1	-2	1	-2	2	-3	80	80	0.20	0.30	1.00	
P6	20x20	870.00	10.00	30	23	4	-1	2	0	5	0	0	-5	80	80	0.20	0.30	1.00	

Os esforços indicados nesta tabela são os valores máximos obtidos pela envoltória de todas as combinações definidas para as fundações. Para análises complementares, deve-se consultar o relatório de esforços na fundação, que apresenta os valores calculados para cada combinação.

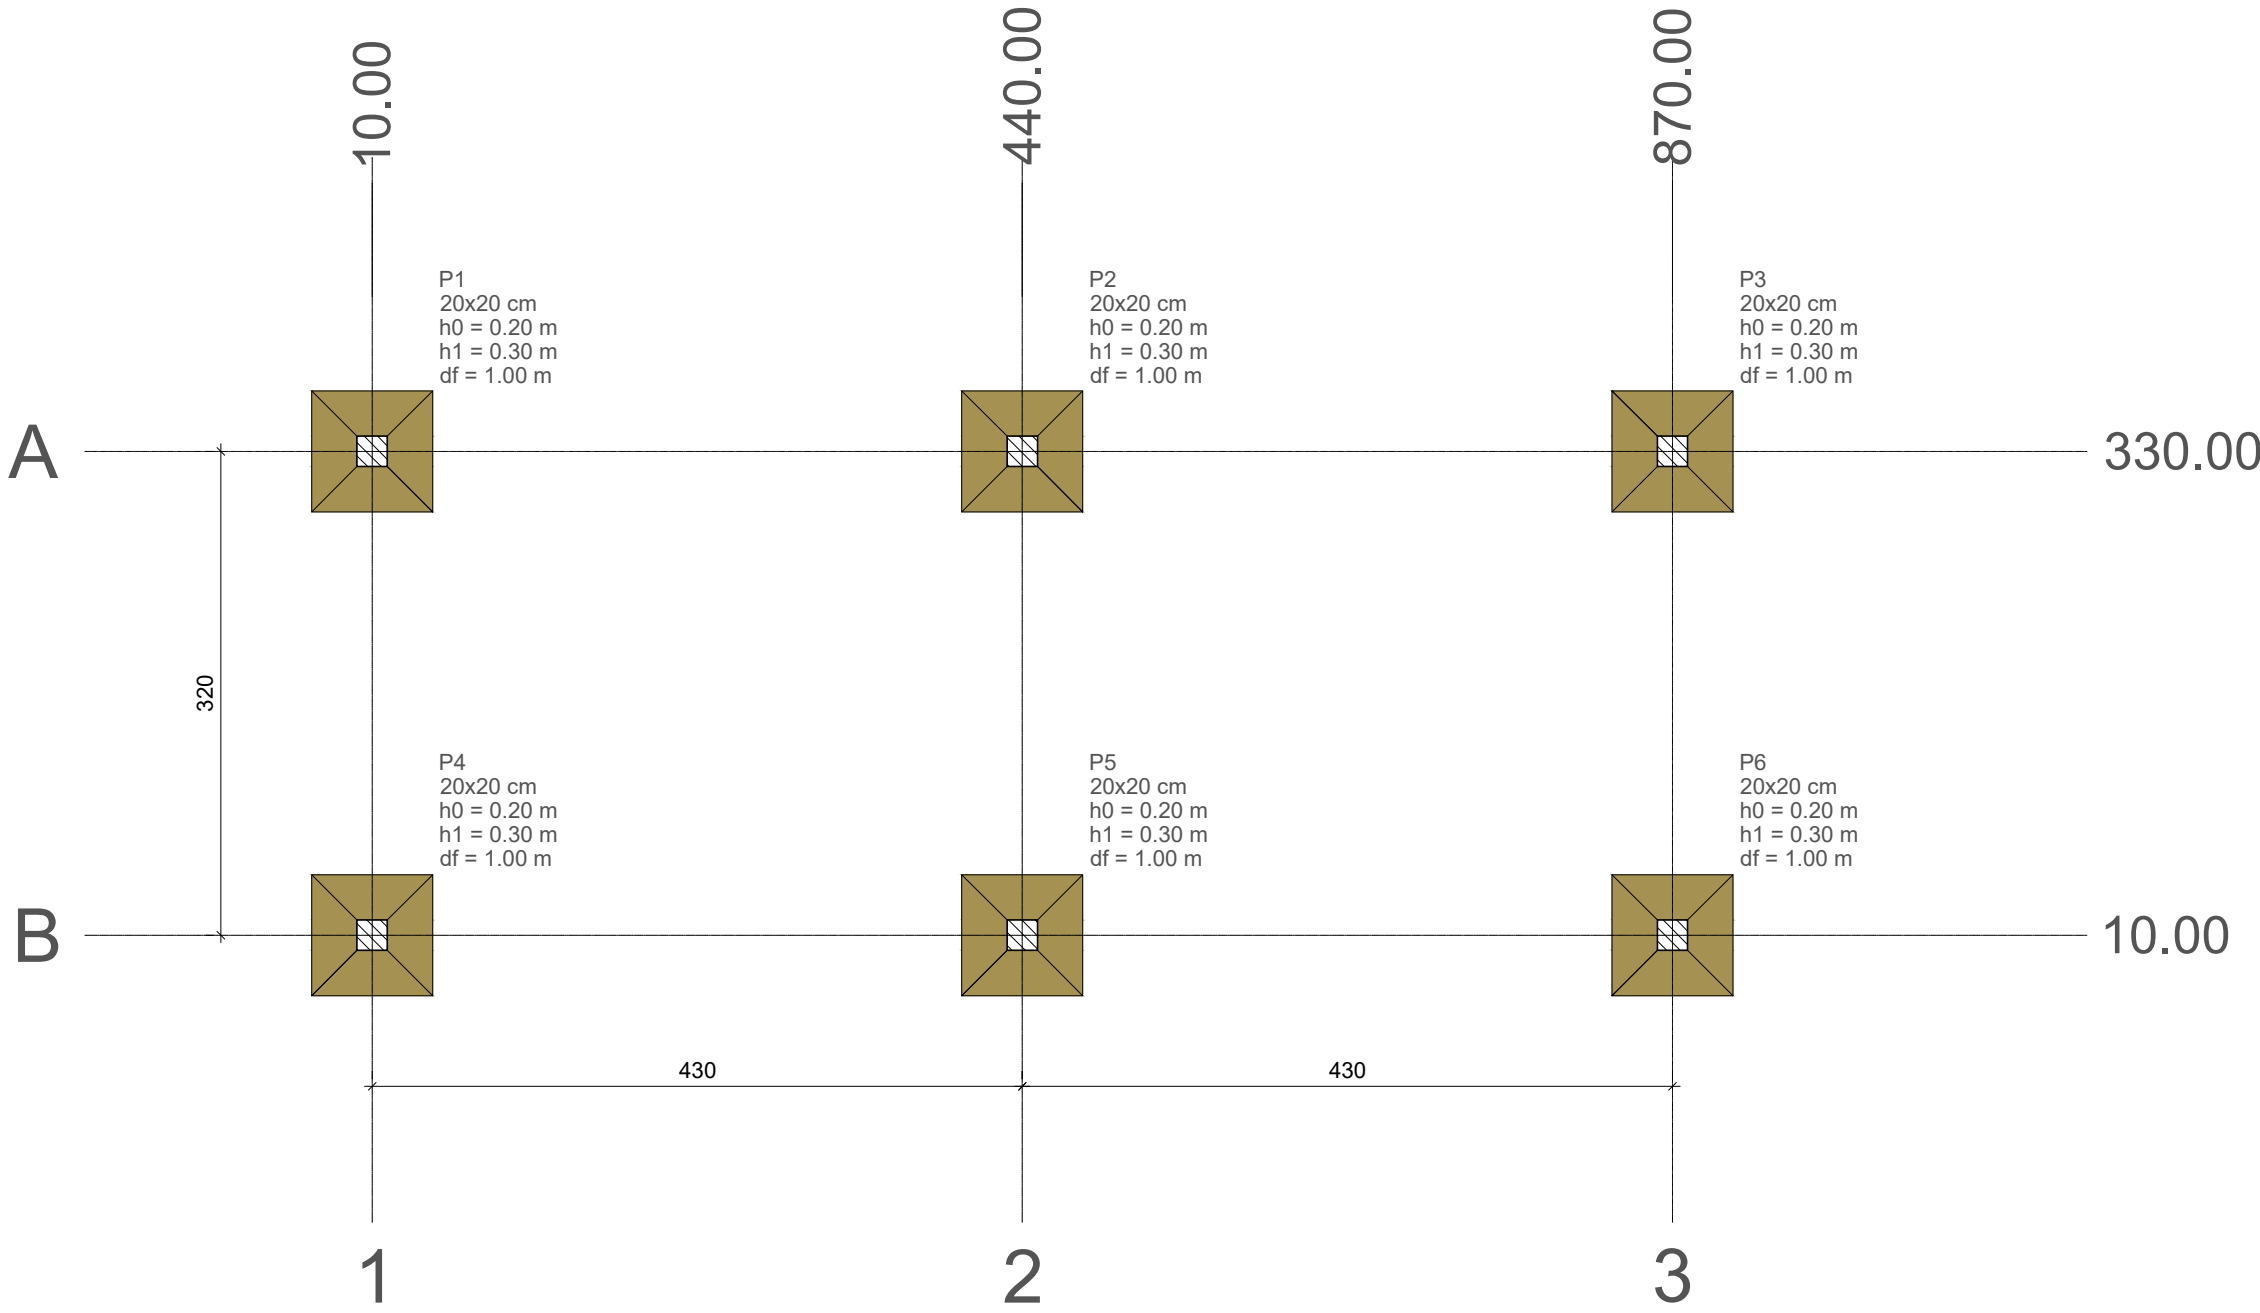


## Planta de localização

escala 1:50


S1=S2=S3=S4=S5=S6

PLANTA  
ESC 1:25

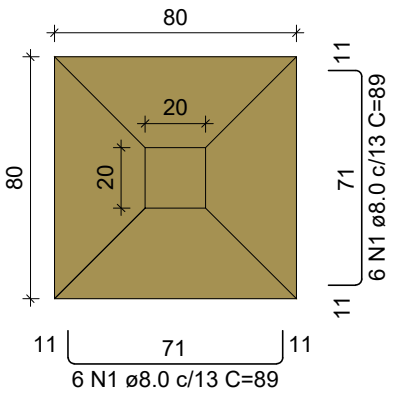

Solo com capacidade de suporte > 150.00 kN/m²  
Solo compactado sobre a sapata  
peso específico > 20.00 kN/m³

CORTE  
ESC 1:25

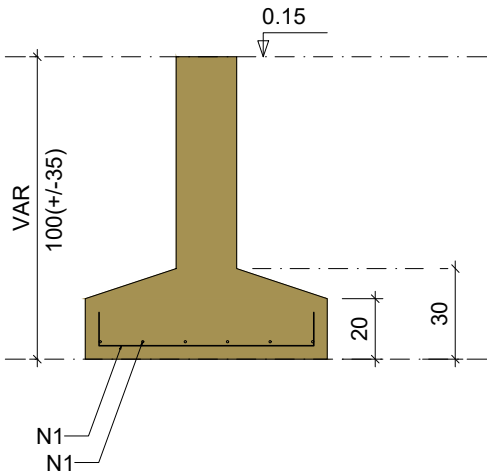

### RELAÇÃO DO AÇO

6xS1


AÇO	N	DIAM (mm)	QUANT	C.UNIT (cm)	C.TOTAL (cm)
CA50	1	8.0	72	89	6408

### RESUMO DO AÇO

AÇO	DIAM (mm)	C.TOTAL (m)	PESO + 10% (kg)
CA50	8.0	64.1	27.8
PESO TOTAL (kg)		CA50	27.8

Volume de concreto (C-25) = 0.94 m³  
Área de forma = 3.84 m²

Locação no eixo X		Locação no eixo Y	
Coordenadas (cm)	Nome	Coordenadas (cm)	Nome
10.00	P1, P4	330.00	P1, P2, P3
440.00	P2, P5	10.00	P4, P5, P6
870.00	P3, P6		

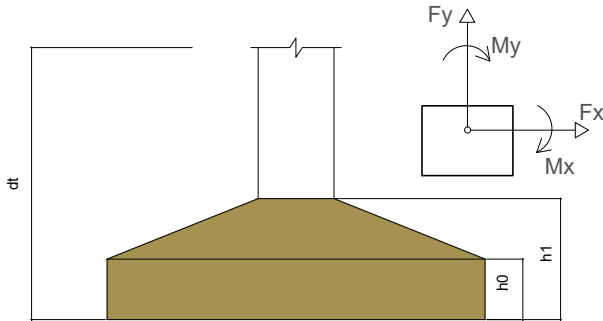

### OBSERVAÇÕES

- UTILIZAR TELA Q503 SOLDADA NERVURADA ø8,0mmx8,0mm c/10cmx10cm PARA AS MALHAS BASE INFERIOR E SUPERIOR;
- A METRAGEM TOTAL DE TELA DE CADA MALHA BASE DEVE RESPEITAR A QUANTIDADE DE BARRAS NOS EIXOS X E Y DESCRITAS NO PROJETO;
- O CORTE DAS TELAS NAS ABERTURAS DEVE RESPEITAS O COBRIMENTO MÍNIMO DE 4,0 cm DEFINIDO PARA O PROJETO;

### REFERÊNCIAS

- ABNT NBR 6118/2014 - PROJETO DE ESTRUTURAS DE CONCRETO ARMADO
- ABNT NBR 6120/2019 - AÇÕES PARA O CÁLCULO DE ESTRUTURAS DE EDIFICAÇÕES
- ABNT NBR 8953/2015 - CONCRETO PARA FINS ESTRUTURAIS
- ABNT NBR 6484/2020 - SONDAGEM DE SIMPLS RECONHECIMENTO COM SPT
- ABNT NBR 6122/2019 - PROJETO E EXECUÇÃO DE FUNDAÇÕES
- ENSAIOS DE SONDAGEM FORNECIDOS PELA CONTRATANTE

### CONSIDERAÇÕES GERAIS

- MEDIDAS DO PROJETO ESTRUTURAL EM CENTÍMETROS
- MEDIDAS DAS BITOLAS DE AÇO EM MILÍMETROS INDICADAS EM PLANTA
- OS AÇOS UTILIZADOS SÃO CA-50 COM BARRAS NERVURADAS
- TODAS AS ARMADURAS DEVEM SER AMARRADAS ENTRE SI COM ARAME RECOZIDO N18 1,25 mm
- A COBERTURA MÍNIMA DAS ARMADURAS DEVE ATENDER 4,0 cm
- CONCRETO DEVE ATENDER FCK = 25 MPa APÓS 28 DIAS
- UTILIZAR ESPAÇADORES PLÁSTICOS PARA GARANTIA DA COBERTURA MÍNIMA
- UTILIZAR ESPAÇADORES TRELIÇADOS (h = 9,0 cm) ENTRE A ARMADURA POSITIVA E NEGATIVA
- CONCRETAGEM DA BASE REALIZADA SOBRE LASTRO DE CONCRETO MAGRO ESP = 5,0 cm
- CONCRETAGEM COM ADITIVO PLASTIFICANTE PARA MELHORAR A IMPERMEABILIZAÇÃO
- CONCRETO BOMBEADO DEVE POSSUIR SLUMP 90 mm +/- 10 mm
- CONSUMO DE CIMENTO DEVE ATENDER O MÍNIMO DE 350 Kg/m³
- UTILIZAR SOMENTE BRITA 1 NO CONCRETO
- ESTACAS DO TIPO BROCA COM ESCAVAÇÃO MANUAL
- LIMPEZA E COMPACTAÇÃO DA ÁREA ATÉ A COTA DE -13 cm

### QUADRO DE REVISÕES

REVISÃO	DESCRIÇÃO	DATA	DESENHO
	EMIÇÃO	11/08/2023	CAIO

APROVAÇÕES	
------------	--


PROPRIETÁRIO	RESPONSÁVEL TÉCNICO
MUNICÍPIO DE JOINVILLE 83.169.623/0001-10	CAIO CÉSAR CARDOSO 185783-6

EQUIPE TÉCNICA DA EMPRESA CAIO CÉSAR CARDOSO DA SILVA ENGENHEIRO CIVIL CREA/SC: 185783-6	
---	--

PROPRIETÁRIO	MUNICÍPIO DE JOINVILLE	
EDIFICAÇÃO	E.M. CARLOS HEINS FUNKE	
ENDEREÇO	RUA ADRIANÓPOLIS, S/N, DONA FRANCISCA (PIRABEIRABA) - JOINVILLE/SC	
PROJETO	ARQUIVO ESTRUTURAL - AMBIENTE DE ANIMAIS-Minhocultura	Data 11/08/2023
CONTEÚDO	ETAPA PLANTA DE LOCAÇÃO / DETALHE SAPATAS	FOLHA EST 01/06
	ESCALA Indicada	

Prefeitura Municipal de Joinville | Secretaria da Educação | CNPJ 83.169.623/0001-10  
Rua Itajaí, Nº 390 | CEP 89201-090 - Joinville Fone: (47) 3431-3009 | E-mail: caio.silva@joinville.edu.sc.gov.br

P1=P2=P3=P4=P5=P6

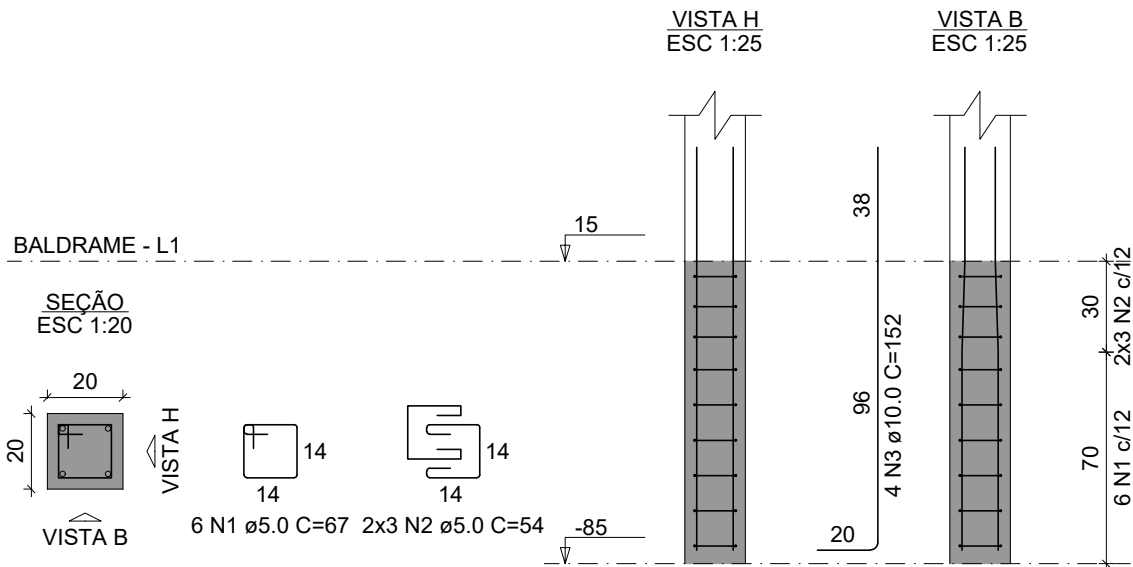


RELAÇÃO DO AÇO					
ARRANQUE 6xP1					
AÇO	N	DIAM (mm)	QUANT	C.UNIT (cm)	C.TOTAL (cm)
CA60	1	5.0	36	67	2412
	2	5.0	36	54	1944
CA50	3	10.0	24	152	3648

RESUMO DO AÇO			
AÇO	DIAM (mm)	C.TOTAL (m)	PESO + 10% (kg)
CA50	10.0	36.5	24.7
CA60	5.0	43.6	7.4
PESO TOTAL (kg)			
CA50	24.7		
CA60	7.4		

Volume de concreto (C-25) = 0.17 m³  
Área de forma = 3.36 m²

P1=P2=P3=P4=P5=P6

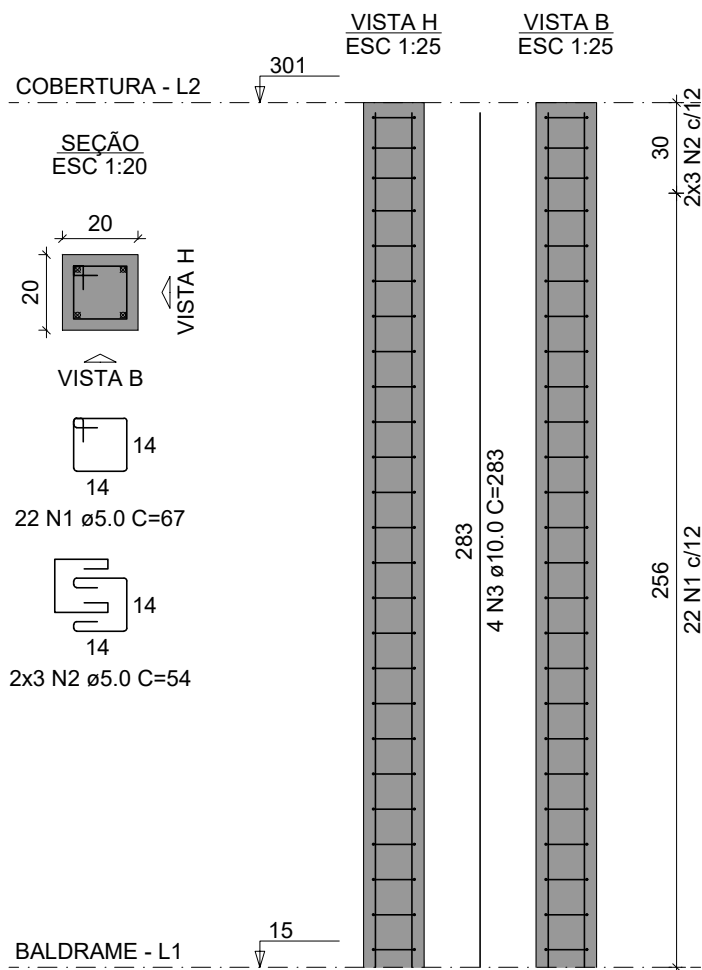

RELAÇÃO DO AÇO					
6xP1					
AÇO	N	DIAM (mm)	QUANT	C.UNIT (cm)	C.TOTAL (cm)
CA60	1	5.0	132	67	8844
	2	5.0	36	54	1944
CA50	3	10.0	24	283	6792

RESUMO DO AÇO			
AÇO	DIAM (mm)	C.TOTAL (m)	PESO + 10% (kg)
CA50	10.0	67.9	46.1
CA60	5.0	107.9	18.3
PESO TOTAL (kg)			
CA50	46.1		
CA60	18.3		

Volume de concreto (C-25) = 0.69 m³  
Área de forma = 13.73 m²

OBSERVAÇÕES
- UTILIZAR TELA Q503 SOLDADA NERVURADA ø8,0mmx8,0mm c/10cmx10cm PARA AS MALHAS BASE INFERIOR E SUPERIOR;
- A METRAGEM TOTAL DE TELA DE CADA MALHA BASE DEVE RESPEITAR A QUANTIDADE DE BARRAS NOS EIXOS X E Y DESCRITAS NO PROJETO;
- O CORTE DAS TELAS NAS ABERTURAS DEVE RESPEITAS O COBRIMENTO MÍNIMO DE 4,0 cm DEFINIDO PARA O PROJETO;


REFERÊNCIAS
ABNT NBR 6118/2014 - PROJETO DE ESTRUTURAS DE CONCRETO ARMADO ABNT NBR 6120/2019 - AÇÕES PARA O CÁLCULO DE ESTRUTURAS DE EDIFICAÇÕES ABNT NBR 8953/2015 - CONCRETO PARA FINS ESTRUTURAIS ABNT NBR 6484/2020 - SONDAGEM DE SIMPLES RECONHECIMENTO COM SPT ABNT NBR 6122/2019 - PROJETO E EXECUÇÃO DE FUNDAÇÕES ENSAIOS DE SONDAGEM FORNECIDOS PELA CONTRATANTE

CONSIDERAÇÕES GERAIS
1. MEDIDAS DO PROJETO ESTRUTURAL EM CENTÍMETROS 2. MEDIDAS DAS BITOLAS DE AÇO EM MILÍMETROS INDICADAS EM PLANTA 3. OS AÇOS UTILIZADOS SÃO CA-50 COM BARRAS NERVURADAS 4. TODAS AS ARMADURAS DEVEM SER AMARRADAS ENTRE SI COM ARAME RECOZIDO N18 1,25 mm 5. A COBERTURA MÍNIMA DAS ARMADURAS DEVE ATENDER 4,0 cm 6. CONCRETO DEVE ATENDER FCK = 25 MPa APÓS 28 DIAS 7. UTILIZAR ESPAÇADORES PLÁSTICOS PARA GARANTIA DA COBERTURA MÍNIMA 8. UTILIZAR ESPAÇADORES TRELIÇADOS (h = 9,0 cm) ENTRE A ARMADURA POSITIVA E NEGATIVA 9. CONCRETAGEM DA BASE REALIZADA SOBRE LASTRO DE CONCRETO MAGRO ESP = 5,0 cm 10. CONCRETAGEM COM ADITIVO PLASTIFICANTE PARA MELHORAR A IMPERMEABILIZAÇÃO 11. CONCRETO BOMBEADO DEVE POSSUIR SLUMP 90 mm +- 10 mm 12. CONSUMO DE CIMENTO DEVE ATENDER O MÍNIMO DE 350 Kg/m³ 13. UTILIZAR SOMENTE BRITA 1 NO CONCRETO 14. ESTACAS DO TIPO BROCA COM ESCAVAÇÃO MANUAL 15. LIMPEZA E COMPACTAÇÃO DA ÁREA ATÉ A COTA DE -13 cm


QUADRO DE REVISÕES			
REVISÃO	DESCRIÇÃO	DATA	DESENHO
	EMISSION	11/08/2023	CAIO

APROVAÇÕES

PROPRIETÁRIO	RESPONSÁVEL TÉCNICO
MUNICÍPIO DE JOINVILLE 83.169.623/0001-10	CAIO CÉSAR CARDOSO 185783-6


 <b>EQUIPE TÉCNICA DA EMPRESA</b> CAIO CÉSAR CARDOSO DA SILVA ENGENHEIRO CIVIL CREA/SC: 185783-6
--

PROPRIETÁRIO			
MUNICÍPIO DE JOINVILLE			
EDIFICAÇÃO			
E.M. CARLOS HEINS FUNKE			
ENDEREÇO			
RUA ADRIANÓPOLIS, S/N, DONA FRANCISCA (PIRABEIRABA) - JOINVILLE/SC			
PROJETO		ARQUIVO	Data
ESTRUTURAL - AMBIENTE DE ANIMAIS-Minhocultura		ESTRUTURA ESCOLA AGRÍCOLA - MINHOCULTURA	11/08/2023
CONTEÚDO		ETAPA	FOLHA
DETALHAMENTO PILARES		Projeto	
		ESCALA	EST 02/06
		Indicada	
Prefeitura Municipal de Joinville  Secretaria da Educação   CNPJ 83.169.623/0001-10			
Rua Itajaí, Nº 390   CEP 89201-090 - Joinville Fone: (47) 3431-3009 E-mail: caio.silva@joinville.edu.sc.gov.br			

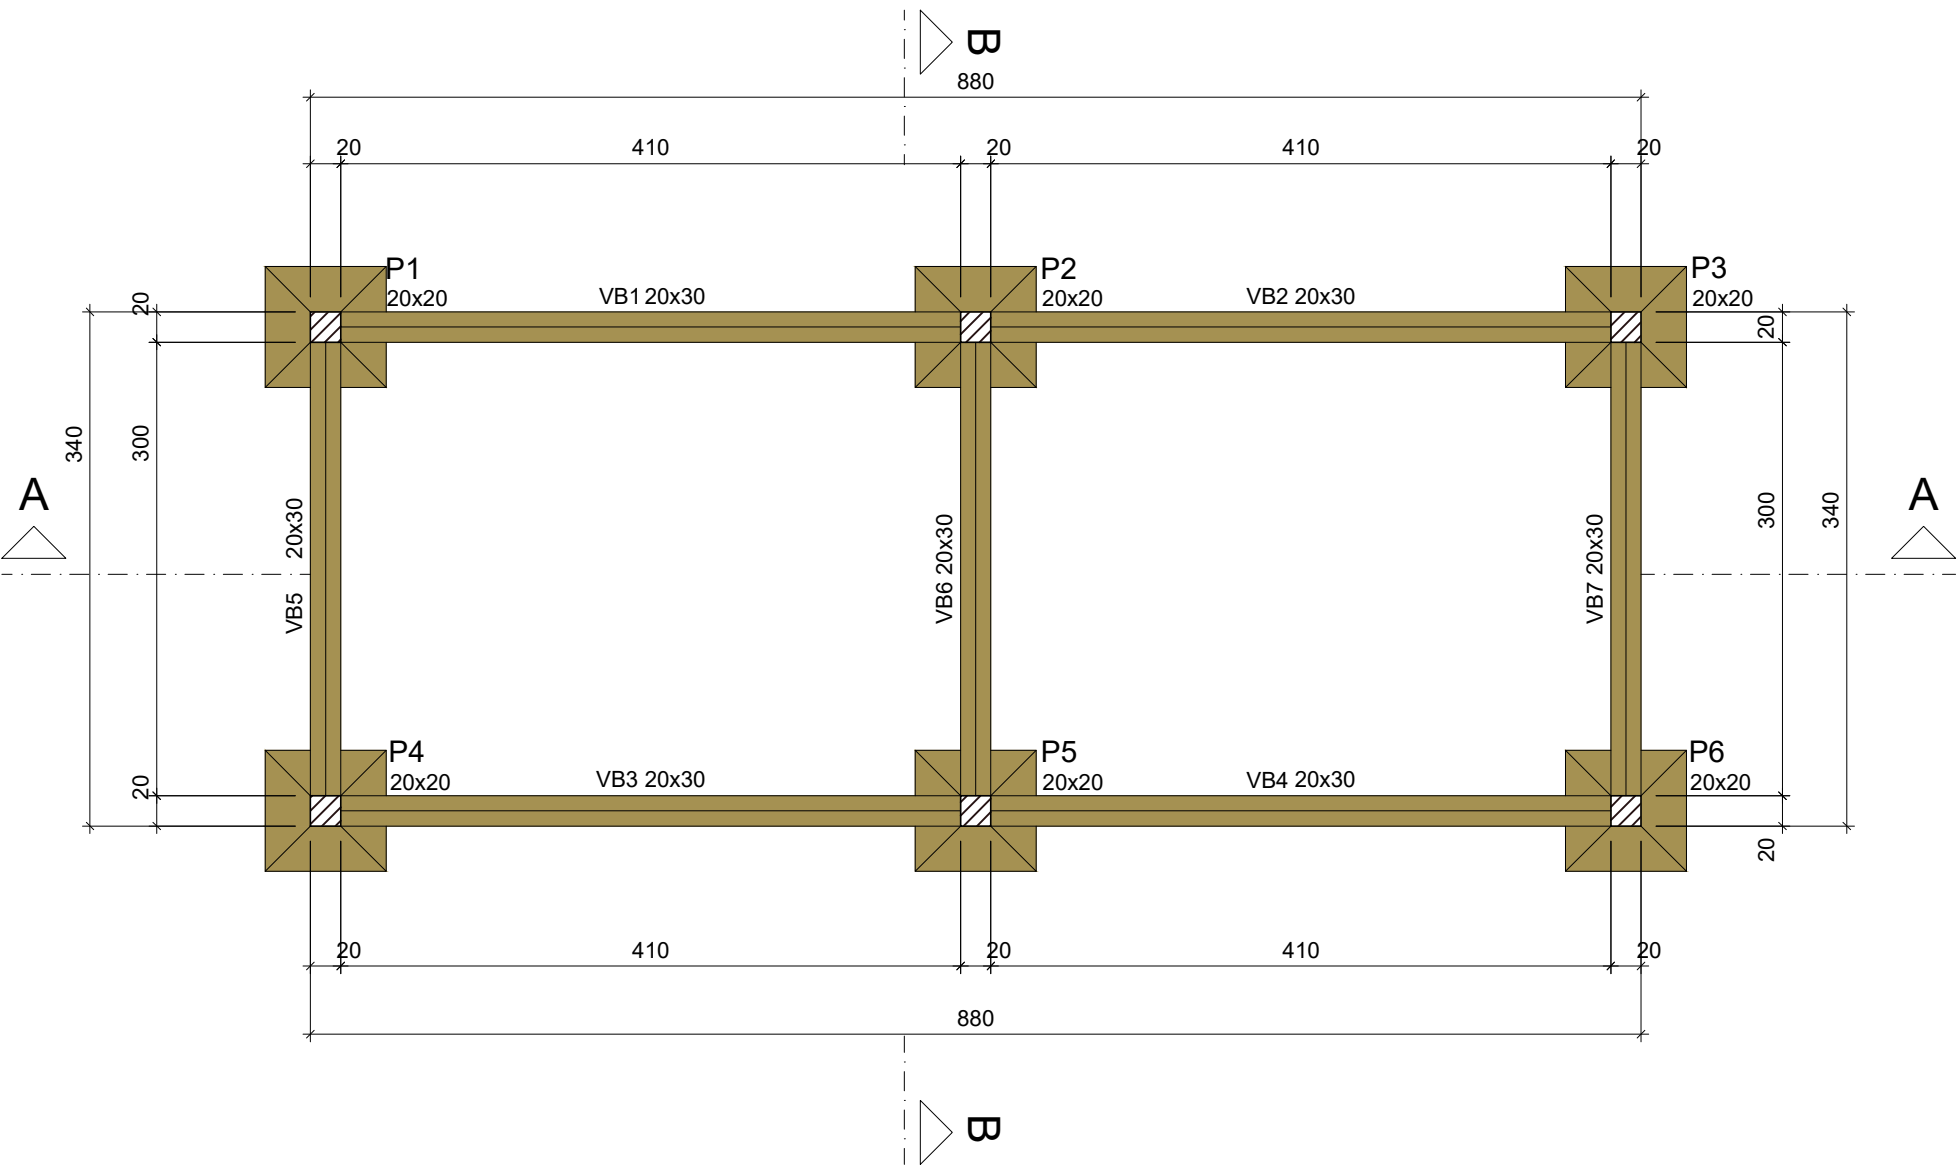

Forma do pavimento BALDRAME (Nível 0.15)

escala 1:50

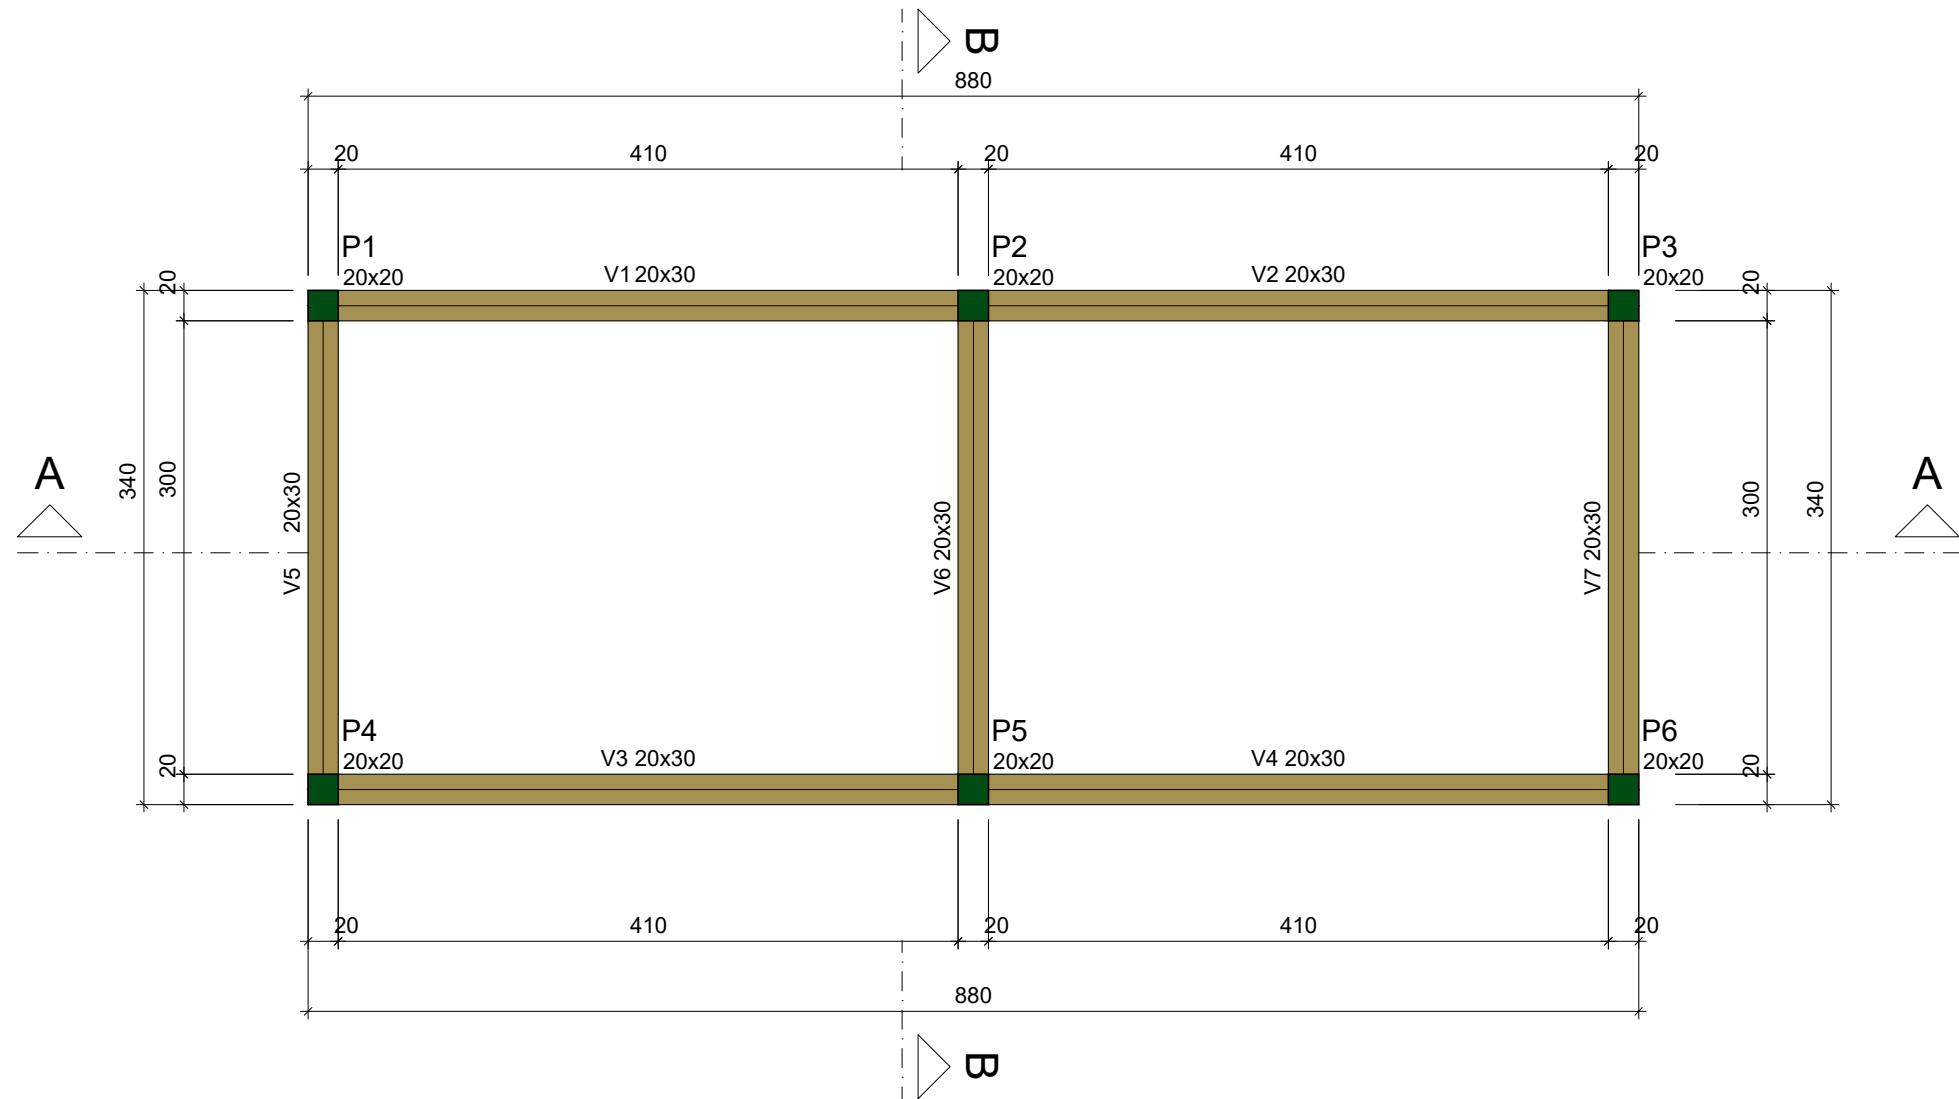

Forma do pavimento COBERTURA (Nível 3.01)

escala 1:50

Vigas BALDRAME			
Nome	Seção (cm)	Elevação (m)	Nível (m)
VB1	20x30	0.00	0.15
VB2	20x30	0.00	0.15
VB3	20x30	0.00	0.15
VB4	20x30	0.00	0.15
VB5	20x30	0.00	0.15
VB6	20x30	0.00	0.15
VB7	20x30	0.00	0.15

Pilares			
Nome	Seção (cm)	Elevação (m)	Nível (m)
P1	20x20	0.00	0.15
P2	20x20	0.00	0.15
P3	20x20	0.00	0.15
P4	20x20	0.00	0.15
P5	20x20	0.00	0.15
P6	20x20	0.00	0.15

Características dos materiais	
fck (MPa)	Ecs (MPa)
25	24150

Dimensão máxima do agregado = 19 mm

Vigas			
Nome	Seção (cm)	Elevação (m)	Nível (m)
V1	20x30	0.00	3.01
V2	20x30	0.00	3.01
V3	20x30	0.00	3.01
V4	20x30	0.00	3.01
V5	20x30	0.00	3.01
V6	20x30	0.00	3.01
V7	20x30	0.00	3.01

Características dos materiais	
fck (MPa)	Ecs (MPa)
25	24150

Dimensão máxima do agregado = 19 mm

Pilares			
Nome	Seção (cm)	Elevação (m)	Nível (m)
P1	20x20	0.00	3.01
P2	20x20	0.00	3.01
P3	20x20	0.00	3.01
P4	20x20	0.00	3.01
P5	20x20	0.00	3.01
P6	20x20	0.00	3.01

Legenda das vigas e paredes	
	Viga

Legenda dos pilares	
	Pilar que passa

Legenda dos pilares	
	Pilar que morre

OBSERVAÇÕES
- UTILIZAR TELA Q503 SOLDADA NERVURADA ø8,0mmx8,0mm c/10cmx10cm PARA AS MALHAS BASE INFERIOR E SUPERIOR;
- A METRAGEM TOTAL DE TELA DE CADA MALHA BASE DEVE RESPEITAR A QUANTIDADE DE BARRAS NOS EIXOS X E Y DESCRITAS NO PROJETO;
- O CORTE DAS TELAS NAS ABERTURAS DEVE RESPEITAS O COBRIMENTO MÍNIMO DE 4,0 cm DEFINIDO PARA O PROJETO;

REFERÊNCIAS
ABNT NBR 6118/2014 - PROJETO DE ESTRUTURAS DE CONCRETO ARMADO
ABNT NBR 6120/2019 - AÇÕES PARA O CÁLCULO DE ESTRUTURAS DE EDIFICAÇÕES
ABNT NBR 8953/2015 - CONCRETO PARA FINS ESTRUTURAIS
ABNT NBR 6484/2020 - SONDAGEM DE SIMPLES RECONHECIMENTO COM SPT
ABNT NBR 6122/2019 - PROJETO E EXECUÇÃO DE FUNDAÇÕES
ENSAIOS DE SONDAGEM FORNECIDOS PELA CONTRATANTE

CONSIDERAÇÕES GERAIS
1. MEDIDAS DO PROJETO ESTRUTURAL EM CENTÍMETROS
2. MEDIDAS DAS BITOLAS DE AÇO EM MILÍMETROS INDICADAS EM PLANTA
3. OS AÇOS UTILIZADOS SÃO CA-50 COM BARRAS NERVURADAS
4. TODAS AS ARMADURAS DEVEM SER AMARRADAS ENTRE SI COM ARAME RECOZIDO N18 1,25 mm
5. A COBERTURA MÍNIMA DAS ARMADURAS DEVE ATENDER 4,0 cm
6. CONCRETO DEVE ATENDER FCK = 25 MPa APÓS 28 DIAS
7. UTILIZAR ESPAÇADORES PLÁSTICOS PARA GARANTIA DA COBERTURA MÍNIMA
8. UTILIZAR ESPAÇADORES TRELIÇADOS (h = 9,0 cm) ENTRE A ARMADURA POSITIVA E NEGATIVA
9. CONCRETAGEM DA BASE REALIZADA SOBRE LASTRO DE CONCRETO MAGRO ESP = 5,0 cm
10. CONCRETAGEM COM ADITIVO PLASTIFICANTE PARA MELHORAR A IMPERMEABILIZAÇÃO
11. CONCRETO BOMBEADO DEVE POSSUIR SLUMP 90 mm +/- 10 mm
12. CONSUMO DE CIMENTO DEVE ATENDER O MÍNIMO DE 350 Kg/m³
13. UTILIZAR SOMENTE BRITA 1 NO CONCRETO
14. ESTACAS DO TIPO BROCA COM ESCAVAÇÃO MANUAL
15. LIMPEZA E COMPACTAÇÃO DA ÁREA ATÉ A COTA DE -13 cm

QUADRO DE REVISÕES			
REVISÃO	DESCRIÇÃO	DATA	DESENHO
	EMISSION	11/08/2023	CAIO


APROVAÇÕES
------------

PROPRIETÁRIO	RESPONSÁVEL TÉCNICO
MUNICÍPIO DE JOINVILLE 83.169.623/0001-10	CAIO CÉSAR CARDOSO 185783-6


	EQUIPE TÉCNICA DA EMPRESA CAIO CÉSAR CARDOSO DA SILVA ENGENHEIRO CIVIL CREA/SC: 185783-6
--	---

PROPRIETÁRIO	MUNICÍPIO DE JOINVILLE		
EDIFICAÇÃO	E.M. CARLOS HEINS FUNKE		
ENDEREÇO	RUA ADRIANÓPOLIS, S/N, DONA FRANCISCA (PIRABEIRABA) - JOINVILLE/SC		
PROJETO	ARQUIVO	ESCALA	Data
ESTRUTURAL - AMBIENTE DE ANIMAIS-Minhocultura	ESTRUTURA ESCOLA AGRICOLA - MINHOCULTURA	11/08/2023	
CONTEÚDO	ETAPA	FOLHA	
PLANTA DE FORMA BALDRAME e COBERTURA	Projeto	EST 03/06	
	ESCALA	Indicada	




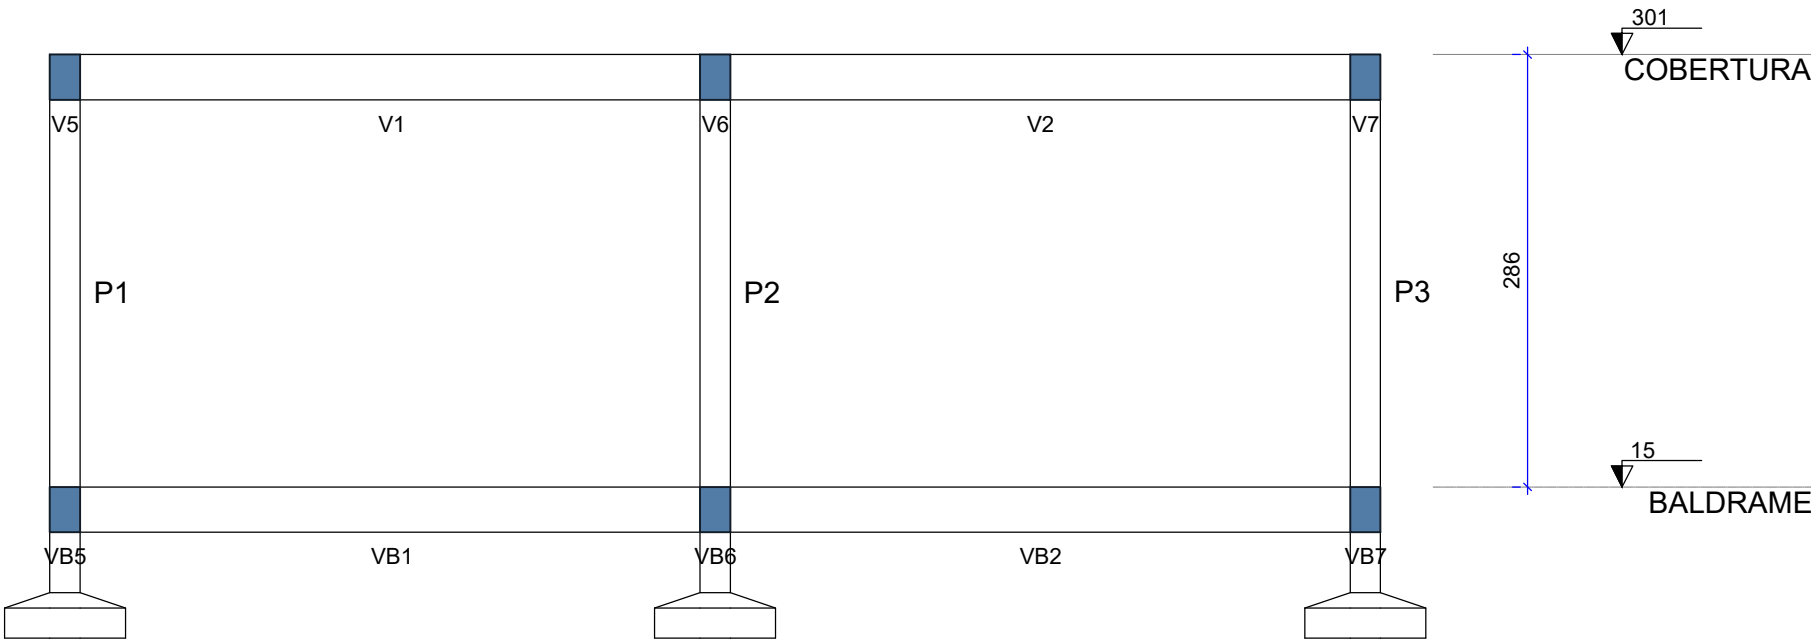

Corte A-A  
escala 1:50

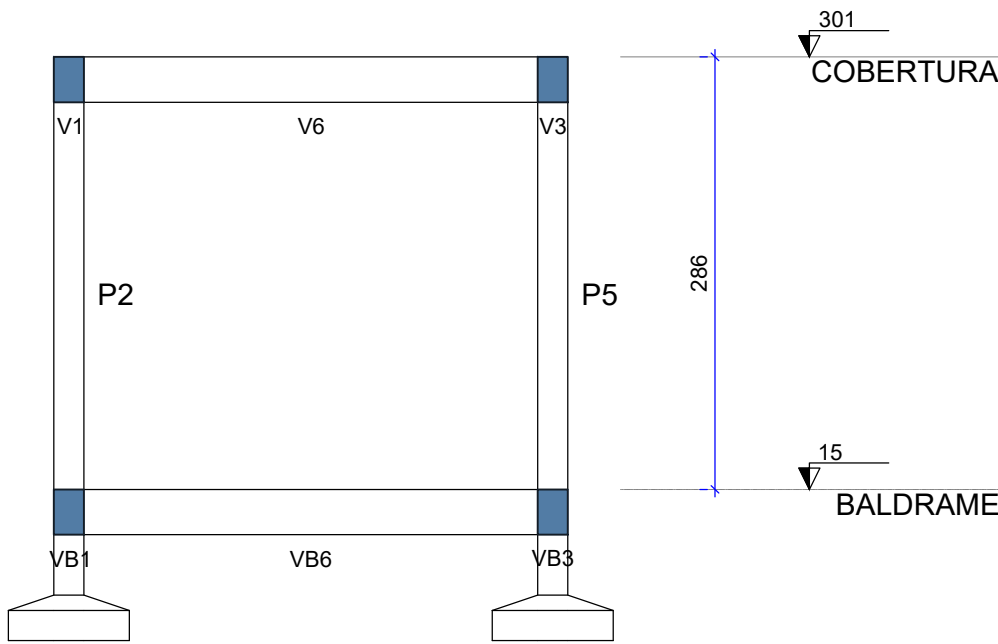

Corte B-B  
escala 1:50

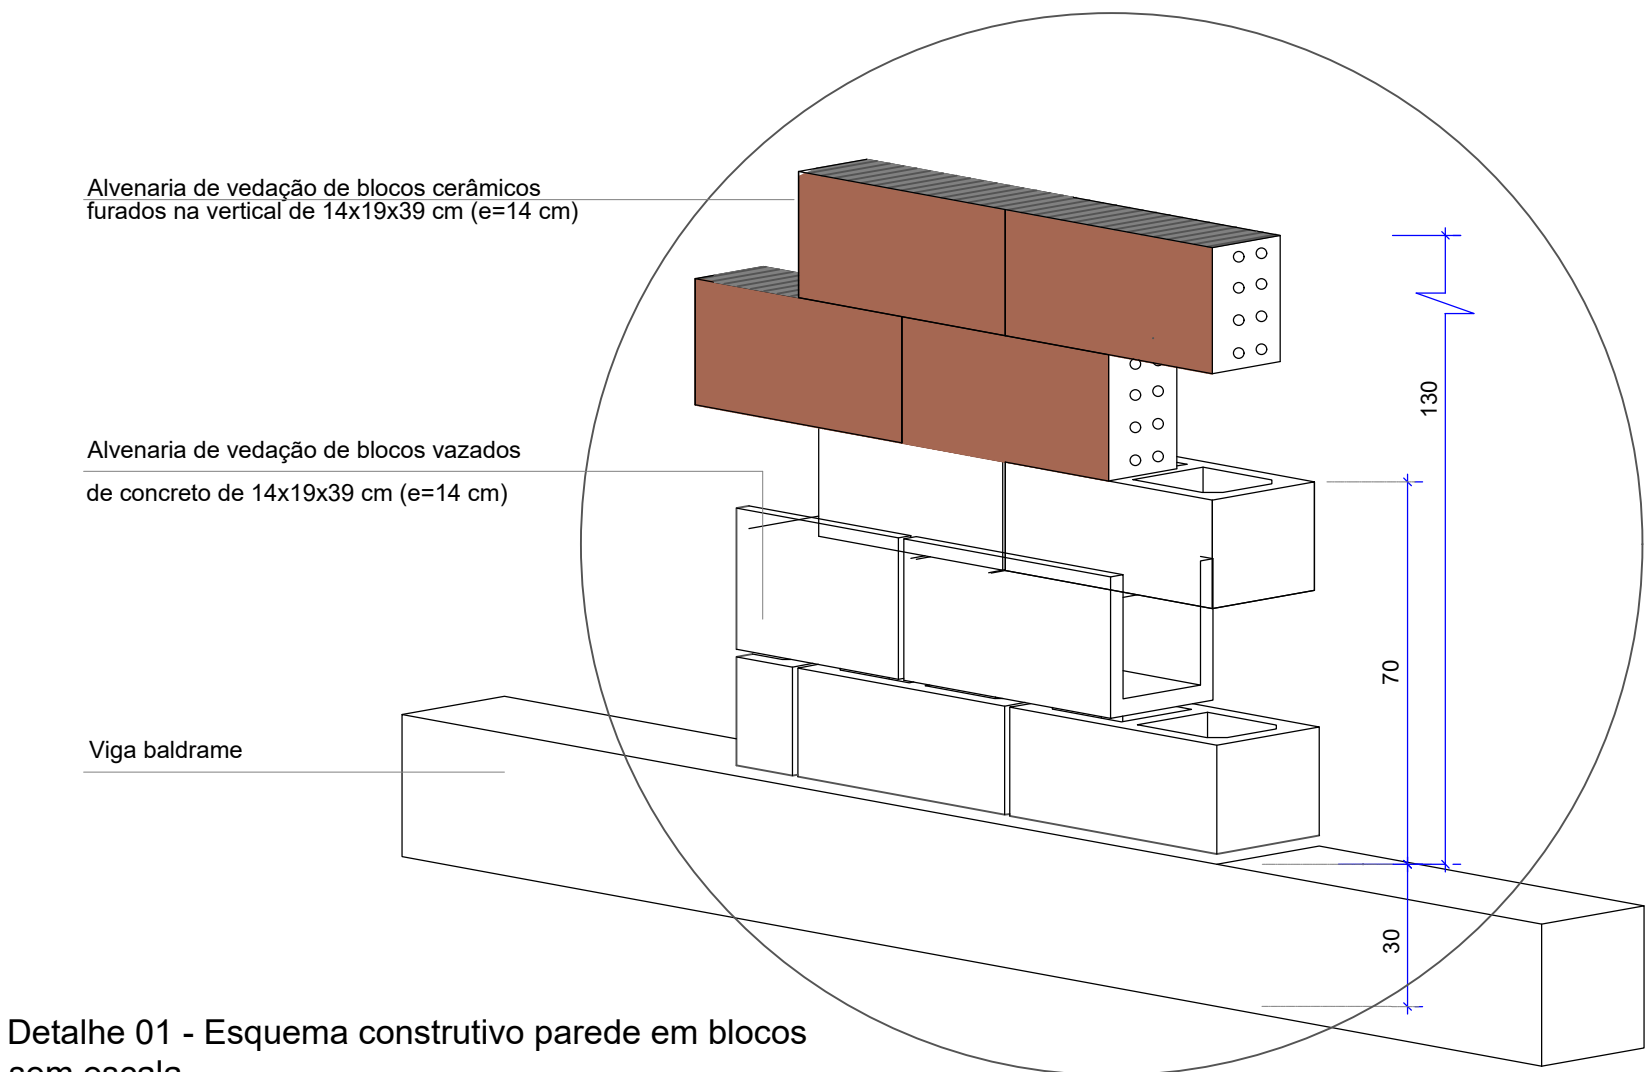

Detalhe 01 - Esquema construtivo parede em blocos  
sem escala

OBSERVAÇÕES

- UTILIZAR TELA Q503 SOLDADA NERVURADA ø8,0mmx8,0mm c/10cmx10cm PARA AS MALHAS BASE INFERIOR E SUPERIOR;

- A METRAGEM TOTAL DE TELA DE CADA MALHA BASE DEVE RESPEITAR A QUANTIDADE DE BARRAS NOS EIXOS X E Y DESCRITAS NO PROJETO;

- O CORTE DAS TELAS NAS ABERTURAS DEVE RESPEITAS O COBRIMENTO MÍNIMO DE 4,0 cm DEFINIDO PARA O PROJETO;

REFERÊNCIAS

ABNT NBR 6118/2014 - PROJETO DE ESTRUTURAS DE CONCRETO ARMADO

ABNT NBR 6120/2019 - AÇÕES PARA O CÁLCULO DE ESTRUTURAS DE EDIFICAÇÕES

ABNT NBR 8953/2015 - CONCRETO PARA FINS ESTRUTURAIS

ABNT NBR 6484/2020 - SONDAGEM DE SIMPLES RECONHECIMENTO COM SPT

ABNT NBR 6122/2019 - PROJETO E EXECUÇÃO DE FUNDAÇÕES

ENSAIOS DE SONDAGEM FORNECIDOS PELA CONTRATANTE

CONSIDERAÇÕES GERAIS

1. MEDIDAS DO PROJETO ESTRUTURAL EM CENTÍMETROS

2. MEDIDAS DAS BITOLAS DE AÇO EM MILÍMETROS INDICADAS EM PLANTA

3. OS AÇOS UTILIZADOS SÃO CA-50 COM BARRAS NERVURADAS

4. TODAS AS ARMADURAS DEVEM SER AMARRADAS ENTRE SI COM ARAME RECOZIDO N18 1,25 mm

5. A COBERTURA MÍNIMA DAS ARMADURAS DEVE ATENDER 4,0 cm

6. CONCRETO DEVE ATENDER FCK = 25 MPa APÓS 28 DIAS

7. UTILIZAR ESPAÇADORES PLÁSTICOS PARA GARANTIA DA COBERTURA MÍNIMA

8. UTILIZAR ESPAÇADORES TRELIÇADOS (h = 9,0 cm) ENTRE A ARMADURA POSITIVA E NEGATIVA

9. CONCRETAGEM DA BASE REALIZADA SOBRE LASTRO DE CONCRETO MAGRO ESP = 5,0 cm

10. CONCRETAGEM COM ADITIVO PLASTIFICANTE PARA MELHORAR A IMPERMEABILIZAÇÃO

11. CONCRETO BOMBEADO DEVE POSSUIR SLUMP 90 mm +- 10 mm

12. CONSUMO DE CIMENTO DEVE ATENDER O MÍNIMO DE 350 Kg/m³

13. UTILIZAR SOMENTE BRITA 1 NO CONCRETO

14. ESTACAS DO TIPO BROCA COM ESCAVAÇÃO MANUAL

15. LIMPEZA E COMPACTAÇÃO DA ÁREA ATÉ A COTA DE -13 cm

QUADRO DE REVISÕES

REVISÃO	DESCRIÇÃO	DATA	DESENHO
	EMIÇÃO	11/08/2023	CAIO

APROVAÇÕES

PROPRIETÁRIO

RESPONSÁVEL TÉCNICO

MUNICÍPIO DE JOINVILLE  
83.169.623/0001-10

CAIO CÉSAR CARDOSO  
185783-6

EQUIPE TÉCNICA DA EMPRESA

CAIO CÉSAR CARDOSO DA SILVA

ENGENHEIRO CIVIL

CREA/SC: 185783-6

PROPRIETÁRIO

MUNICÍPIO DE JOINVILLE

EDIFICAÇÃO

E.M. CARLOS HEINS FUNKE

ENDEREÇO

RUA ADRIANÓPOLIS, S/N, DONA FRANCISCA (PIRABEIRABA) - JOINVILLE/SC

PROJETO

ESTRUTURAL - AMBIENTE DE ANIMAIS-Minhocultura

ARQUIVO

ESTRUTURA ESCOLA AGRICOLA - MINHOCULTURA

ETAPA

Projeto

ESCALA

Indicada

Data

11/08/2023

FOLHA








EST 04/06

CONTEÚDO

CORTES AA / BB/ DETALHE CONSTRUTIVO

Prefeitura Municipal de Joinville| Secretaria da Educação | CNPJ 83.169.623/0001-10

Rua Itajaí, Nº 390 | CEP 89201-090 - Joinville Fone: (47) 3431-3009| E-mail: caio.silva@joinville.edu.sc.gov.br

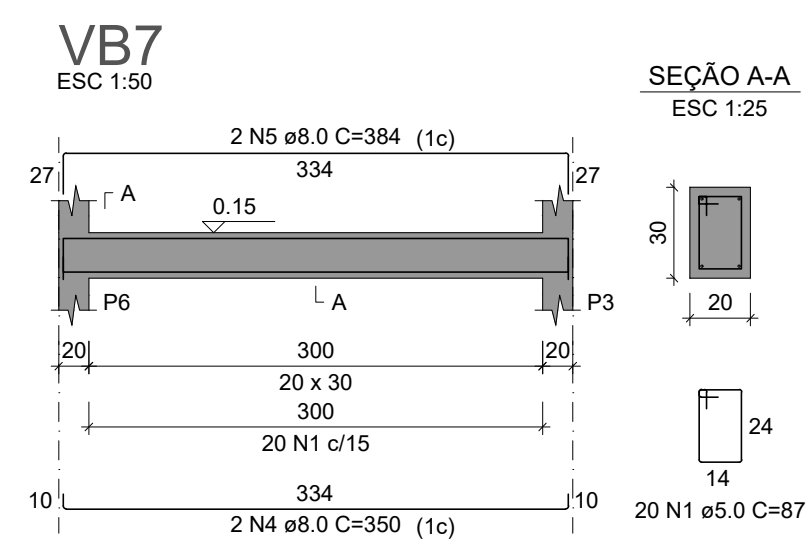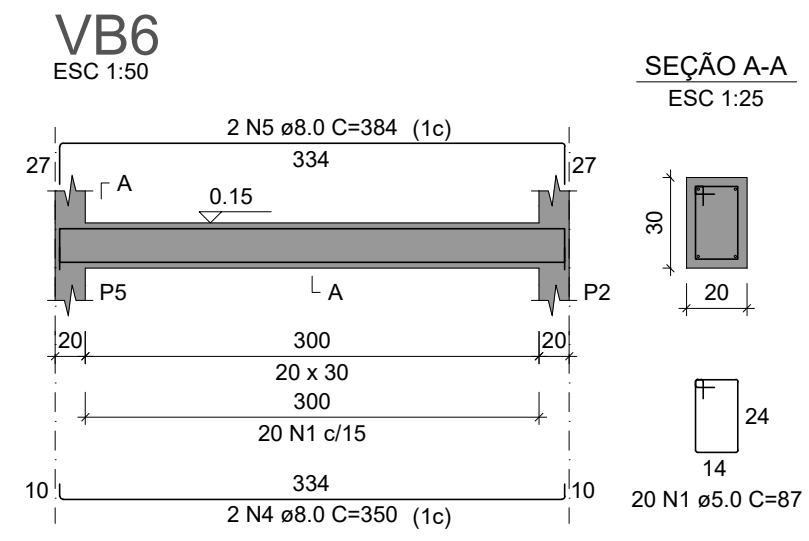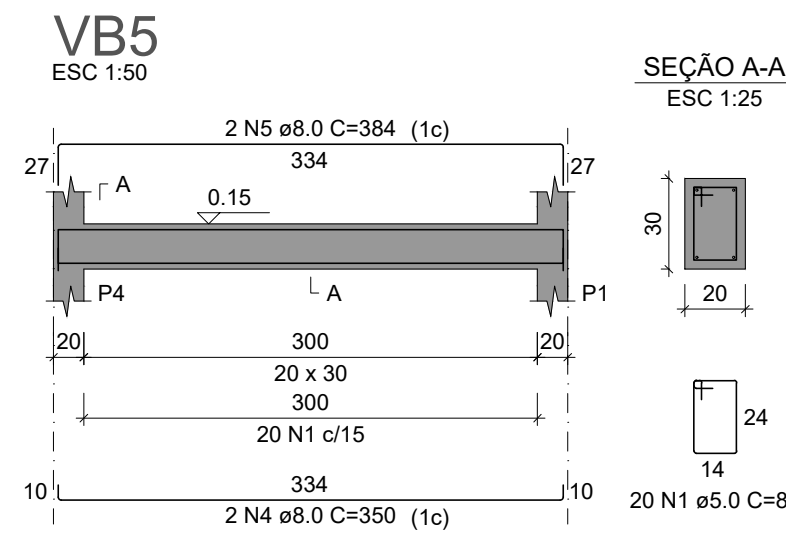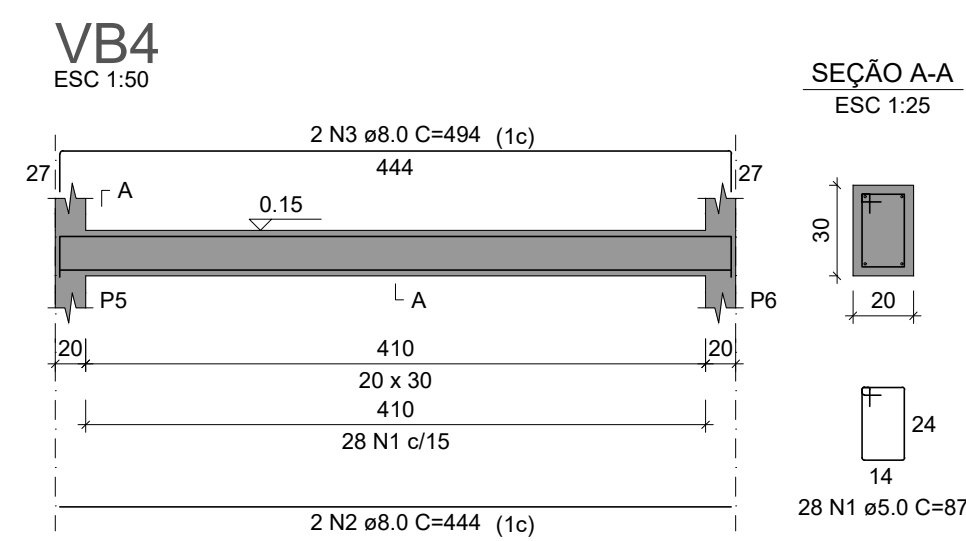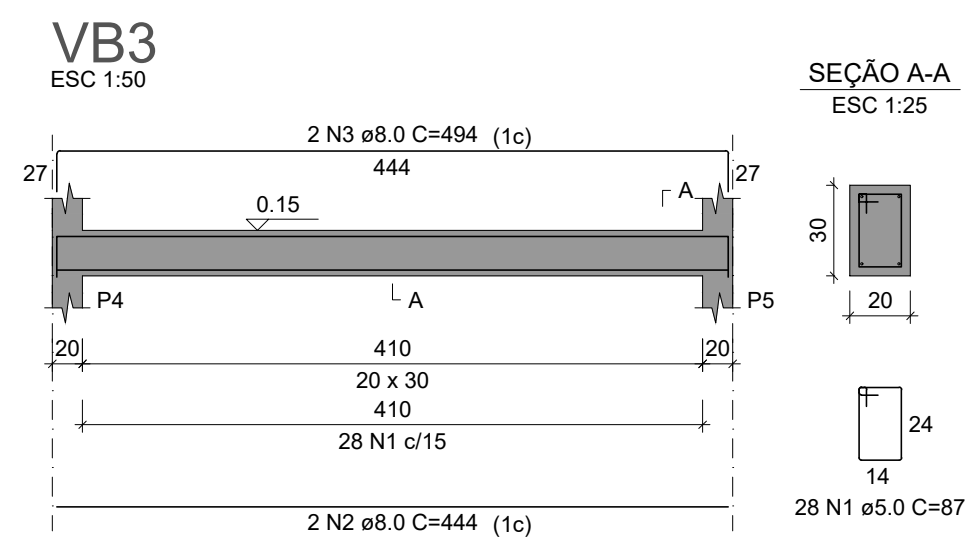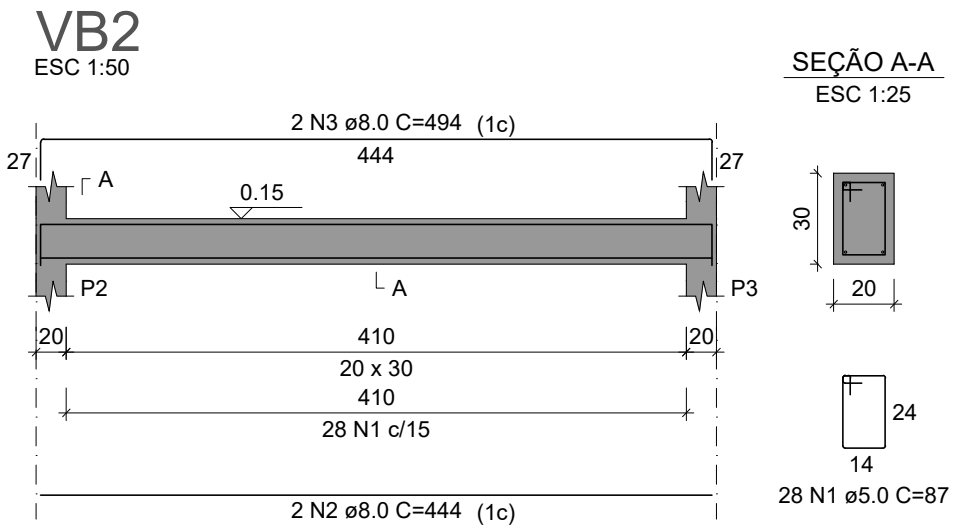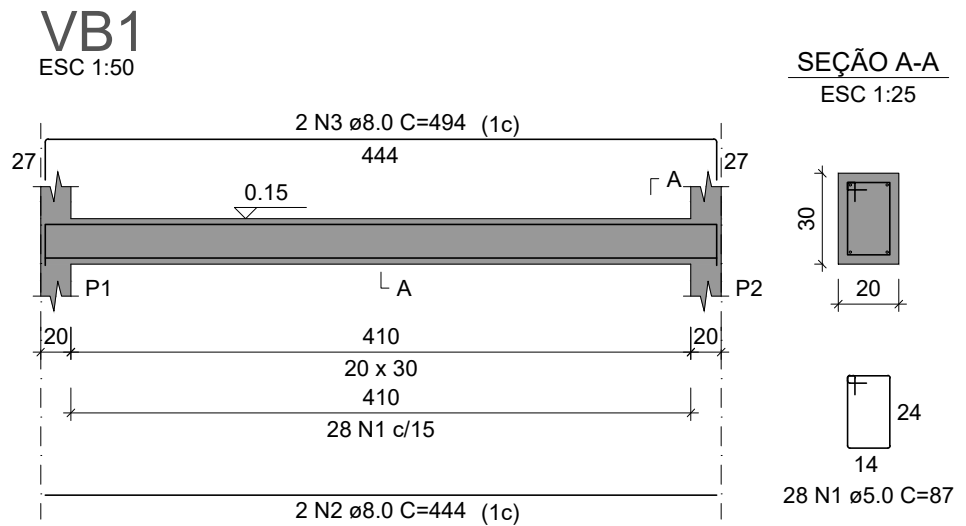

RELAÇÃO DO AÇO					
VB1 VB4 VB7		VB2 VB5		VB3 VB6	
AÇO	N	DIAM (mm)	QUANT	C.UNIT (cm)	C.TOTAL (cm)
CA60	1	5.0	172	87	14964
CA50	2	8.0	8	444	3552
	3	8.0	8	494	3952
	4	8.0	6	350	2100
	5	8.0	6	384	2304

RESUMO DO AÇO			
AÇO	DIAM (mm)	C.TOTAL (m)	PESO + 10% (kg)
CA50	8.0	119.1	51.7
CA60	5.0	149.6	25.4
PESO TOTAL (kg)			
CA50	51.7		
CA60	25.4		

Volume de concreto (C-25) = 1.52 m³  
Área de forma = 20.32 m²

OBSERVAÇÕES
- UTILIZAR TELA Q503 SOLDADA NERVURADA ø8,0mmx8,0mm c/10cmx10cm PARA AS MALHAS BASE INFERIOR E SUPERIOR;
- A METRAGEM TOTAL DE TELA DE CADA MALHA BASE DEVE RESPEITAR A QUANTIDADE DE BARRAS NOS EIXOS X E Y DESCRITAS NO PROJETO;
- O CORTE DAS TELAS NAS ABERTURAS DEVE RESPEITAS O COBRIMENTO MÍNIMO DE 4,0 cm DEFINIDO PARA O PROJETO;


REFERÊNCIAS
ABNT NBR 6118/2014 - PROJETO DE ESTRUTURAS DE CONCRETO ARMADO ABNT NBR 6120/2019 - AÇÕES PARA O CÁLCULO DE ESTRUTURAS DE EDIFICAÇÕES ABNT NBR 8953/2015 - CONCRETO PARA FINS ESTRUTURAIS ABNT NBR 6484/2020 - SONDAGEM DE SIMPLES RECONHECIMENTO COM SPT ABNT NBR 6122/2019 - PROJETO E EXECUÇÃO DE FUNDAÇÕES ENSAIOS DE SONDAGEM FORNECIDOS PELA CONTRATANTE

CONSIDERAÇÕES GERAIS
1. MEDIDAS DO PROJETO ESTRUTURAL EM CENTÍMETROS 2. MEDIDAS DAS BITOLAS DE AÇO EM MILÍMETROS INDICADAS EM PLANTA 3. OS AÇOS UTILIZADOS SÃO CA-50 COM BARRAS NERVURADAS 4. TODAS AS ARMADURAS DEVEM SER AMARRADAS ENTRE SI COM ARAME RECOZIDO N18 1,25 mm 5. A COBERTURA MÍNIMA DAS ARMADURAS DEVE ATENDER 4,0 cm 6. CONCRETO DEVE ATENDER FCK = 25 MPa APÓS 28 DIAS 7. UTILIZAR ESPAÇADORES PLÁSTICOS PARA GARANTIA DA COBERTURA MÍNIMA 8. UTILIZAR ESPAÇADORES TRELIÇADOS (h = 9,0 cm) ENTRE A ARMADURA POSITIVA E NEGATIVA 9. CONCRETAGEM DA BASE REALIZADA SOBRE LASTRO DE CONCRETO MAGRO ESP = 5,0 cm 10. CONCRETAGEM COM ADITIVO PLASTIFICANTE PARA MELHORAR A IMPERMEABILIZAÇÃO 11. CONCRETO BOMBEADO DEVE POSSUIR SLUMP 90 mm +/- 10 mm 12. CONSUMO DE CIMENTO DEVE ATENDER O MÍNIMO DE 350 Kg/m³ 13. UTILIZAR SOMENTE BRITA 1 NO CONCRETO 14. ESTACAS DO TIPO BROCA COM ESCAVAÇÃO MANUAL 15. LIMPEZA E COMPACTAÇÃO DA ÁREA ATÉ A COTA DE -13 cm

QUADRO DE REVISÕES			
REVISÃO	DESCRIÇÃO	DATA	DESENHO
	EMISSION	11/08/2023	CAIO


APROVAÇÕES
------------

PROPRIETÁRIO	RESPONSÁVEL TÉCNICO
MUNICÍPIO DE JOINVILLE 83.169.623/0001-10	CAIO CÉSAR CARDOSO 185783-6


 <b>EQUIPE TÉCNICA DA EMPRESA</b> CAIO CÉSAR CARDOSO DA SILVA ENGENHEIRO CIVIL CREA/SC: 185783-6
--

PROPRIETÁRIO MUNICÍPIO DE JOINVILLE			
EDIFICAÇÃO E.M. CARLOS HEINS FUNKE			
ENDEREÇO RUA ADRIANÓPOLIS, S/N, DONA FRANCISCA (PIRABEIRABA) - JOINVILLE/SC			
PROJETO ESTRUTURAL - AMBIENTE DE ANIMAIS-Minhocultura	ARQUIVO ESTRUTURA ESCOLA AGRICOLA - MINHOCULTURA	Data 11/08/2023	
CONTEÚDO DETALHAMENTO VIGA BALDRAME	ETAPA Projeto	FOLHA	EST 05/06
	ESCALA Indicada		


V1  
ESC 1:50

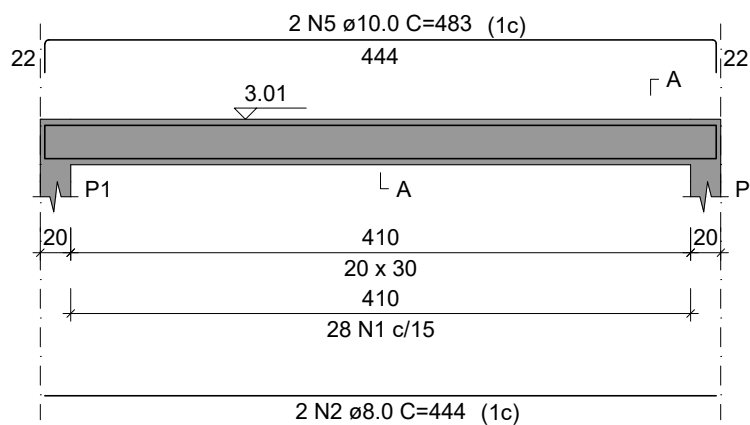


SEÇÃO A-A  
ESC 1:25

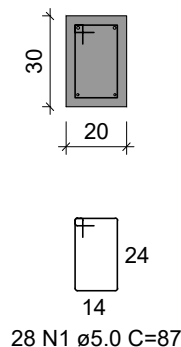


V2  
ESC 1:50

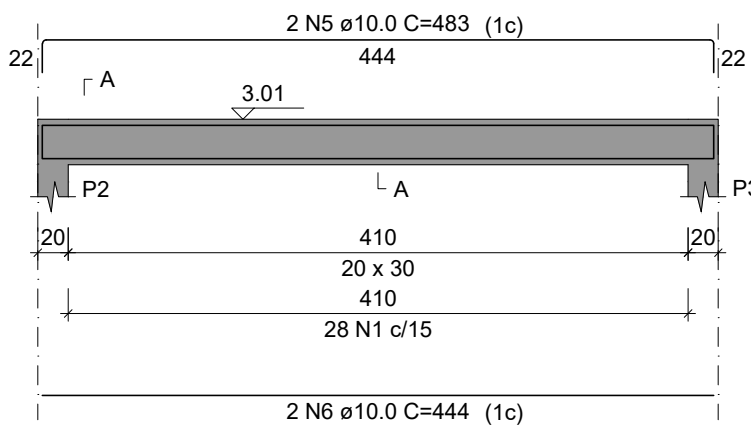


SEÇÃO A-A  
ESC 1:25

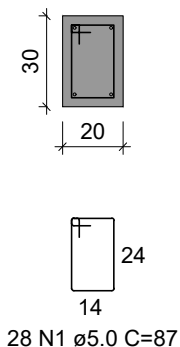


V3  
ESC 1:50

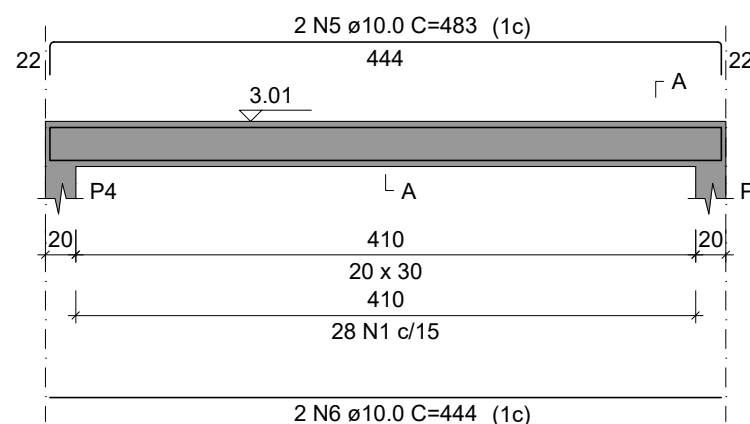


SEÇÃO A-A  
ESC 1:25

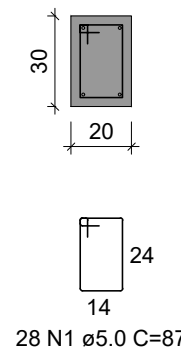


V4  
ESC 1:50

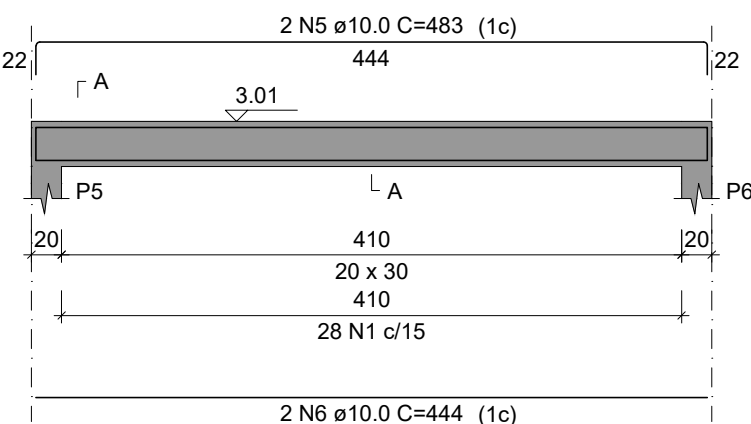


SEÇÃO A-A  
ESC 1:25

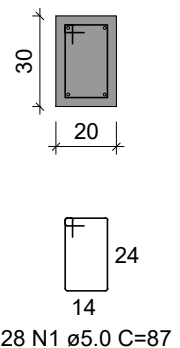


V5  
ESC 1:50

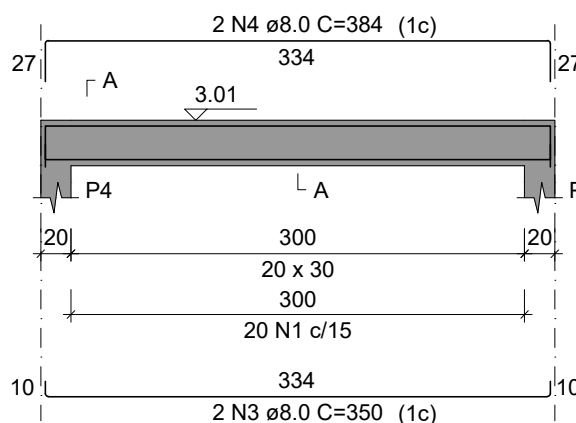


SEÇÃO A-A  
ESC 1:25

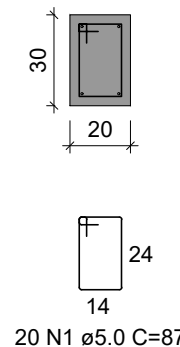


V6  
ESC 1:50

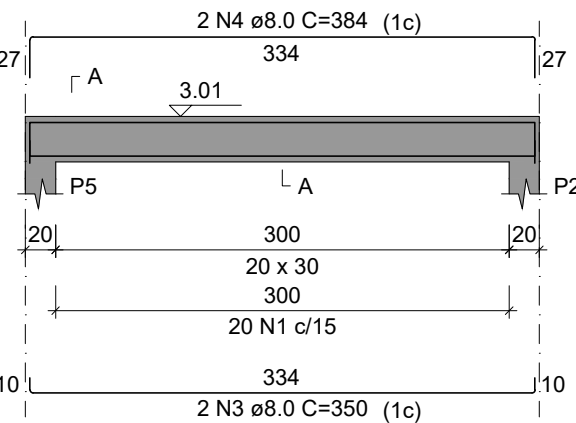


SEÇÃO A-A  
ESC 1:25

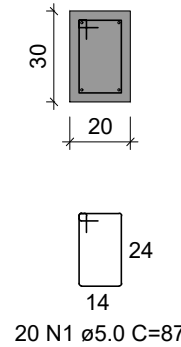

V7  
ESC 1:50

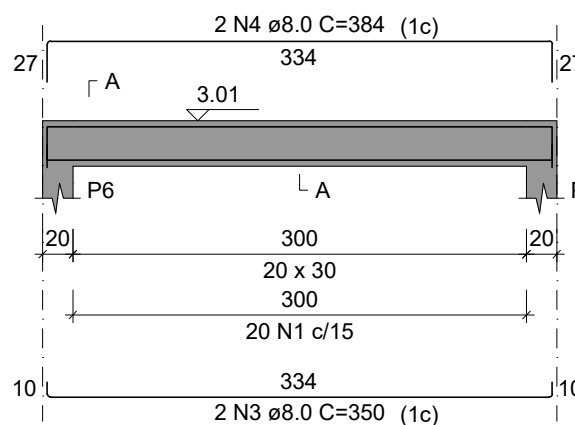

SEÇÃO A-A  
ESC 1:25

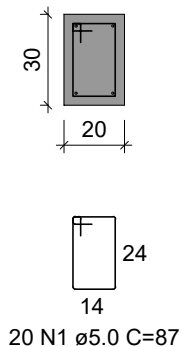

RELAÇÃO DO AÇO

AÇO	N	DIAM (mm)	QUANT	C.UNIT (cm)	C.TOTAL (cm)
CA60	1	5.0	172	87	14964
CA50	2	8.0	2	444	888
	3	8.0	6	350	2100
	4	8.0	6	384	2304
	5	10.0	8	483	3864
	6	10.0	6	444	2664

RESUMO DO AÇO

AÇO	DIAM (mm)	C.TOTAL (m)	PESO + 10% (kg)
CA50	8.0	52.9	23
CA60	10.0	65.3	44.3
	5.0	149.6	25.4
PESO TOTAL (kg)			
CA50	67.2	Volume de concreto (C-25) = 1.52 m³ Área de forma = 20.32 m²	
CA60	25.4		

OBSERVAÇÕES

- UTILIZAR TELA Q503 SOLDADA NERVURADA ø8,0mmx8,0mm c/10cmx10cm PARA AS MALHAS BASE INFERIOR E SUPERIOR;
- A METRAGEM TOTAL DE TELA DE CADA MALHA BASE DEVE RESPEITAR A QUANTIDADE DE BARRAS NOS EIXOS X E Y DESCRITAS NO PROJETO;
- O CORTE DAS TELAS NAS ABERTURAS DEVE RESPEITAS O COBRIMENTO MÍNIMO DE 4,0 cm DEFINIDO PARA O PROJETO;

REFERÊNCIAS

- ABNT NBR 6118/2014 - PROJETO DE ESTRUTURAS DE CONCRETO ARMADO
- ABNT NBR 6120/2019 - AÇÕES PARA O CÁLCULO DE ESTRUTURAS DE EDIFICAÇÕES
- ABNT NBR 8953/2015 - CONCRETO PARA FINS ESTRUTURAIS
- ABNT NBR 6484/2020 - SONDADE DE SIMPLES RECONHECIMENTO COM SPT
- ABNT NBR 6122/2019 - PROJETO E EXECUÇÃO DE FUNDAÇÕES
- ENSAIOS DE SONDADE FORNECIDOS PELA CONTRATANTE

CONSIDERAÇÕES GERAIS


- MEDIDAS DO PROJETO ESTRUTURAL EM CENTÍMETROS
- MEDIDAS DAS BITOLAS DE AÇO EM MILÍMETROS INDICADAS EM PLANTA
- OS AÇOS UTILIZADOS SÃO CA-50 COM BARRAS NERVURADAS
- TODAS AS ARMADURAS DEVEM SER AMARRADAS ENTRE SI COM ARAME RECOZIDO N18 1,25 mm
- A COBERTURA MÍNIMA DAS ARMADURAS DEVE ATENDER 4,0 cm
- CONCRETO DEVE ATENDER FCK = 25 MPa APÓS 28 DIAS
- UTILIZAR ESPAÇADORES PLÁSTICOS PARA GARANTIA DA COBERTURA MÍNIMA
- UTILIZAR ESPAÇADORES TRELIÇADOS (h = 9,0 cm) ENTRE A ARMADURA POSITIVA E NEGATIVA
- CONCRETAGEM DA BASE REALIZADA SOBRE LASTRO DE CONCRETO MAGRO ESP = 5,0 cm
- CONCRETAGEM COM ADITIVO PLASTIFICANTE PARA MELHORAR A IMPERMEABILIZAÇÃO
- CONCRETO BOMBEADO DEVE POSSUIR SLUMP 90 mm +/- 10 mm
- CONSUMO DE CIMENTO DEVE ATENDER O MÍNIMO DE 350 Kg/m³
- UTILIZAR SOMENTE BRITA 1 NO CONCRETO
- ESTACAS DO TIPO BROCA COM ESCAVAÇÃO MANUAL
- LIMPEZA E COMPACTAÇÃO DA ÁREA ATÉ A COTA DE -13 cm

QUADRO DE REVISÕES

REVISÃO	DESCRIÇÃO	DATA	DESENHO
	EMISSION	11/08/2023	CAIO

APROVAÇÕES	
------------	--

PROPRIETÁRIO	RESPONSÁVEL TÉCNICO
MUNICÍPIO DE JOINVILLE 83.169.623/0001-10	CAIO CÉSAR CARDOSO 185783-6

 <b>EQUIPE TÉCNICA DA EMPRESA</b> CAIO CÉSAR CARDOSO DA SILVA ENGENHEIRO CIVIL CREA/SC: 185783-6
--

PROPRIETÁRIO	MUNICÍPIO DE JOINVILLE
EDIFICAÇÃO	E.M. CARLOS HEINS FUNKE
ENDEREÇO	RUA ADRIANÓPOLIS, S/N, DONA FRANCISCA (PIRABEIRABA) - JOINVILLE/SC
PROJETO	ESTRUTURAL - AMBIENTE DE ANIMAIS-Minhocultura
CONTEÚDO	DETALHAMENTO VIGAS COBERTURA
ARQUIVO	ESTRUTURA ESCOLA AGRICOLA - MINHOCULTURA
ETAPA	Projeto
ESCALA	Indicada
Data	11/08/2023
FOLHA	EST 06/06