


PLANTA DE CABEAMENTO ESTRUTURADO
ESCALA: 1:50

LEGENDA:


- ELETRODUTO PVC RÍGIDO 1"1/4 (SOB O PISO)
- ELETRODUTO PVC RÍGIDO 1" (APARENTE, FIXO NO TETO)
- ELETRODUTO PVC RÍGIDO 1" (APARENTE, FIXO NA PAREDE)
- ELETROCALHA 100x50mm (FIXADA NO TETO)
- CONEXÕES DE ELETROCALHA
- PONTO DE REDE LÓGICA (CONDULETE LL Ø1" APARENTE)
- RACK DE PAREDE TAMANHO 12U
- CAIXA DE PASSAGEM 300X300X300mm
- Identificação do Rack
- Ponto de concentração
- Numeração do ponto
- Identificação do Patch Panel

- #### NOTAS GERAIS:
- 1 - TODOS OS ELETRODUTOS DEVEM SER DE Ø1".
 - 2 - OS ELETRODUTOS DEVEM SER EM PVC RÍGIDO.
 - 3 - TODOS OS ELETRODUTOS, ELETROCALHAS, CAIXAS, RACK E DEMAIS COMPONENTES METÁLICOS DEVEM SER ADEQUADAMENTE ATERRADOS.
 - 4 - OS LANÇES ENTRE CAIXAS NÃO DEVEM CONTER MAIS DE DUAS CURVAS, EVITANDO-SE TAMBÉM SEMPRE QUE POSSÍVEL, CURVAS REVERSAS.
 - 5 - OS CABOS NÃO DEVEM ESTAR SUJEITOS A PRESSÃO E A ESFORÇOS DE TRACÇÃO CAPAZES DE DANIFICAR SUA CAPA EXTERNA OU O ISOLAMENTO DOS CONDUTORES.
 - 6 - OS CABOS NÃO PODERÃO SOFRER "ESTRANGULAMENTO", DEVENDO SEMPRE QUE POSSÍVEL, UTILIZAR FITA DO TIPO VELCRO EM VEZ DE FITAS DE NYLON PARA A ORGANIZAÇÃO DOS MESMOS.
 - 7 - AS TOMADAS DA REDE ESTRUTURADA SERÃO DO TIPO RJ-45 CATEGORIA 5e COM CONTATOS BANHADOS EM OURO.
 - 8 - AS TOMADAS DEVEM SER IDENTIFICADAS ATRAVÉS DE FITA ADESIVA CONTEENDO A NUMERAÇÃO DE TELECOMUNICAÇÕES ORIGINADA DO DISTRIBUIDOR (RACK).
 - 9 - OS CABOS UTP SERÃO CATEGORIA 5e, 4 PARES, CONFORME ESPECIFICAÇÕES TÉCNICAS.
 - 10 - AS PONTAS DOS CABOS DEVEM SER IDENTIFICADAS CONFORME SIMBOLOGIA DE CABEAMENTO ESTRUTURADO.
 - 11 - NÃO DEVEM SER EFETUADAS, EM HIPÓTESE ALGUMA, EMENDAS NOS CABOS.
 - 12 - EM HIPÓTESE ALGUMA, OS CABOS DA REDE ESTRUTURADA DEVEM PASSAR JUNTAMENTE COM OS CABOS DA REDE ELÉTRICA.
 - 13 - AS ELETROCALHAS DO RAMAL PRINCIPAL DE DISTRIBUIÇÃO SERÁ INSTALADA FIXADA NA LAJE OU FORRO, BEM COMO OS ELETRODUTOS RÍGIDOS DE DISTRIBUIÇÃO HORIZONTAL, PERMITINDO ASSIM UMA MANUTENÇÃO MAIS ACESSÍVEL.
 - 14 - A LIGAÇÃO DOS EQUIPAMENTOS POSICIONADOS EM BANCADAS AFASTADAS DA PAREDE DEVERÁ SER POR MEIO DE PATCH CORDS, A SEREM INSTALADOS DENTRO DE CANALETAS.


DETALHE 01: RACK DE PAREDE

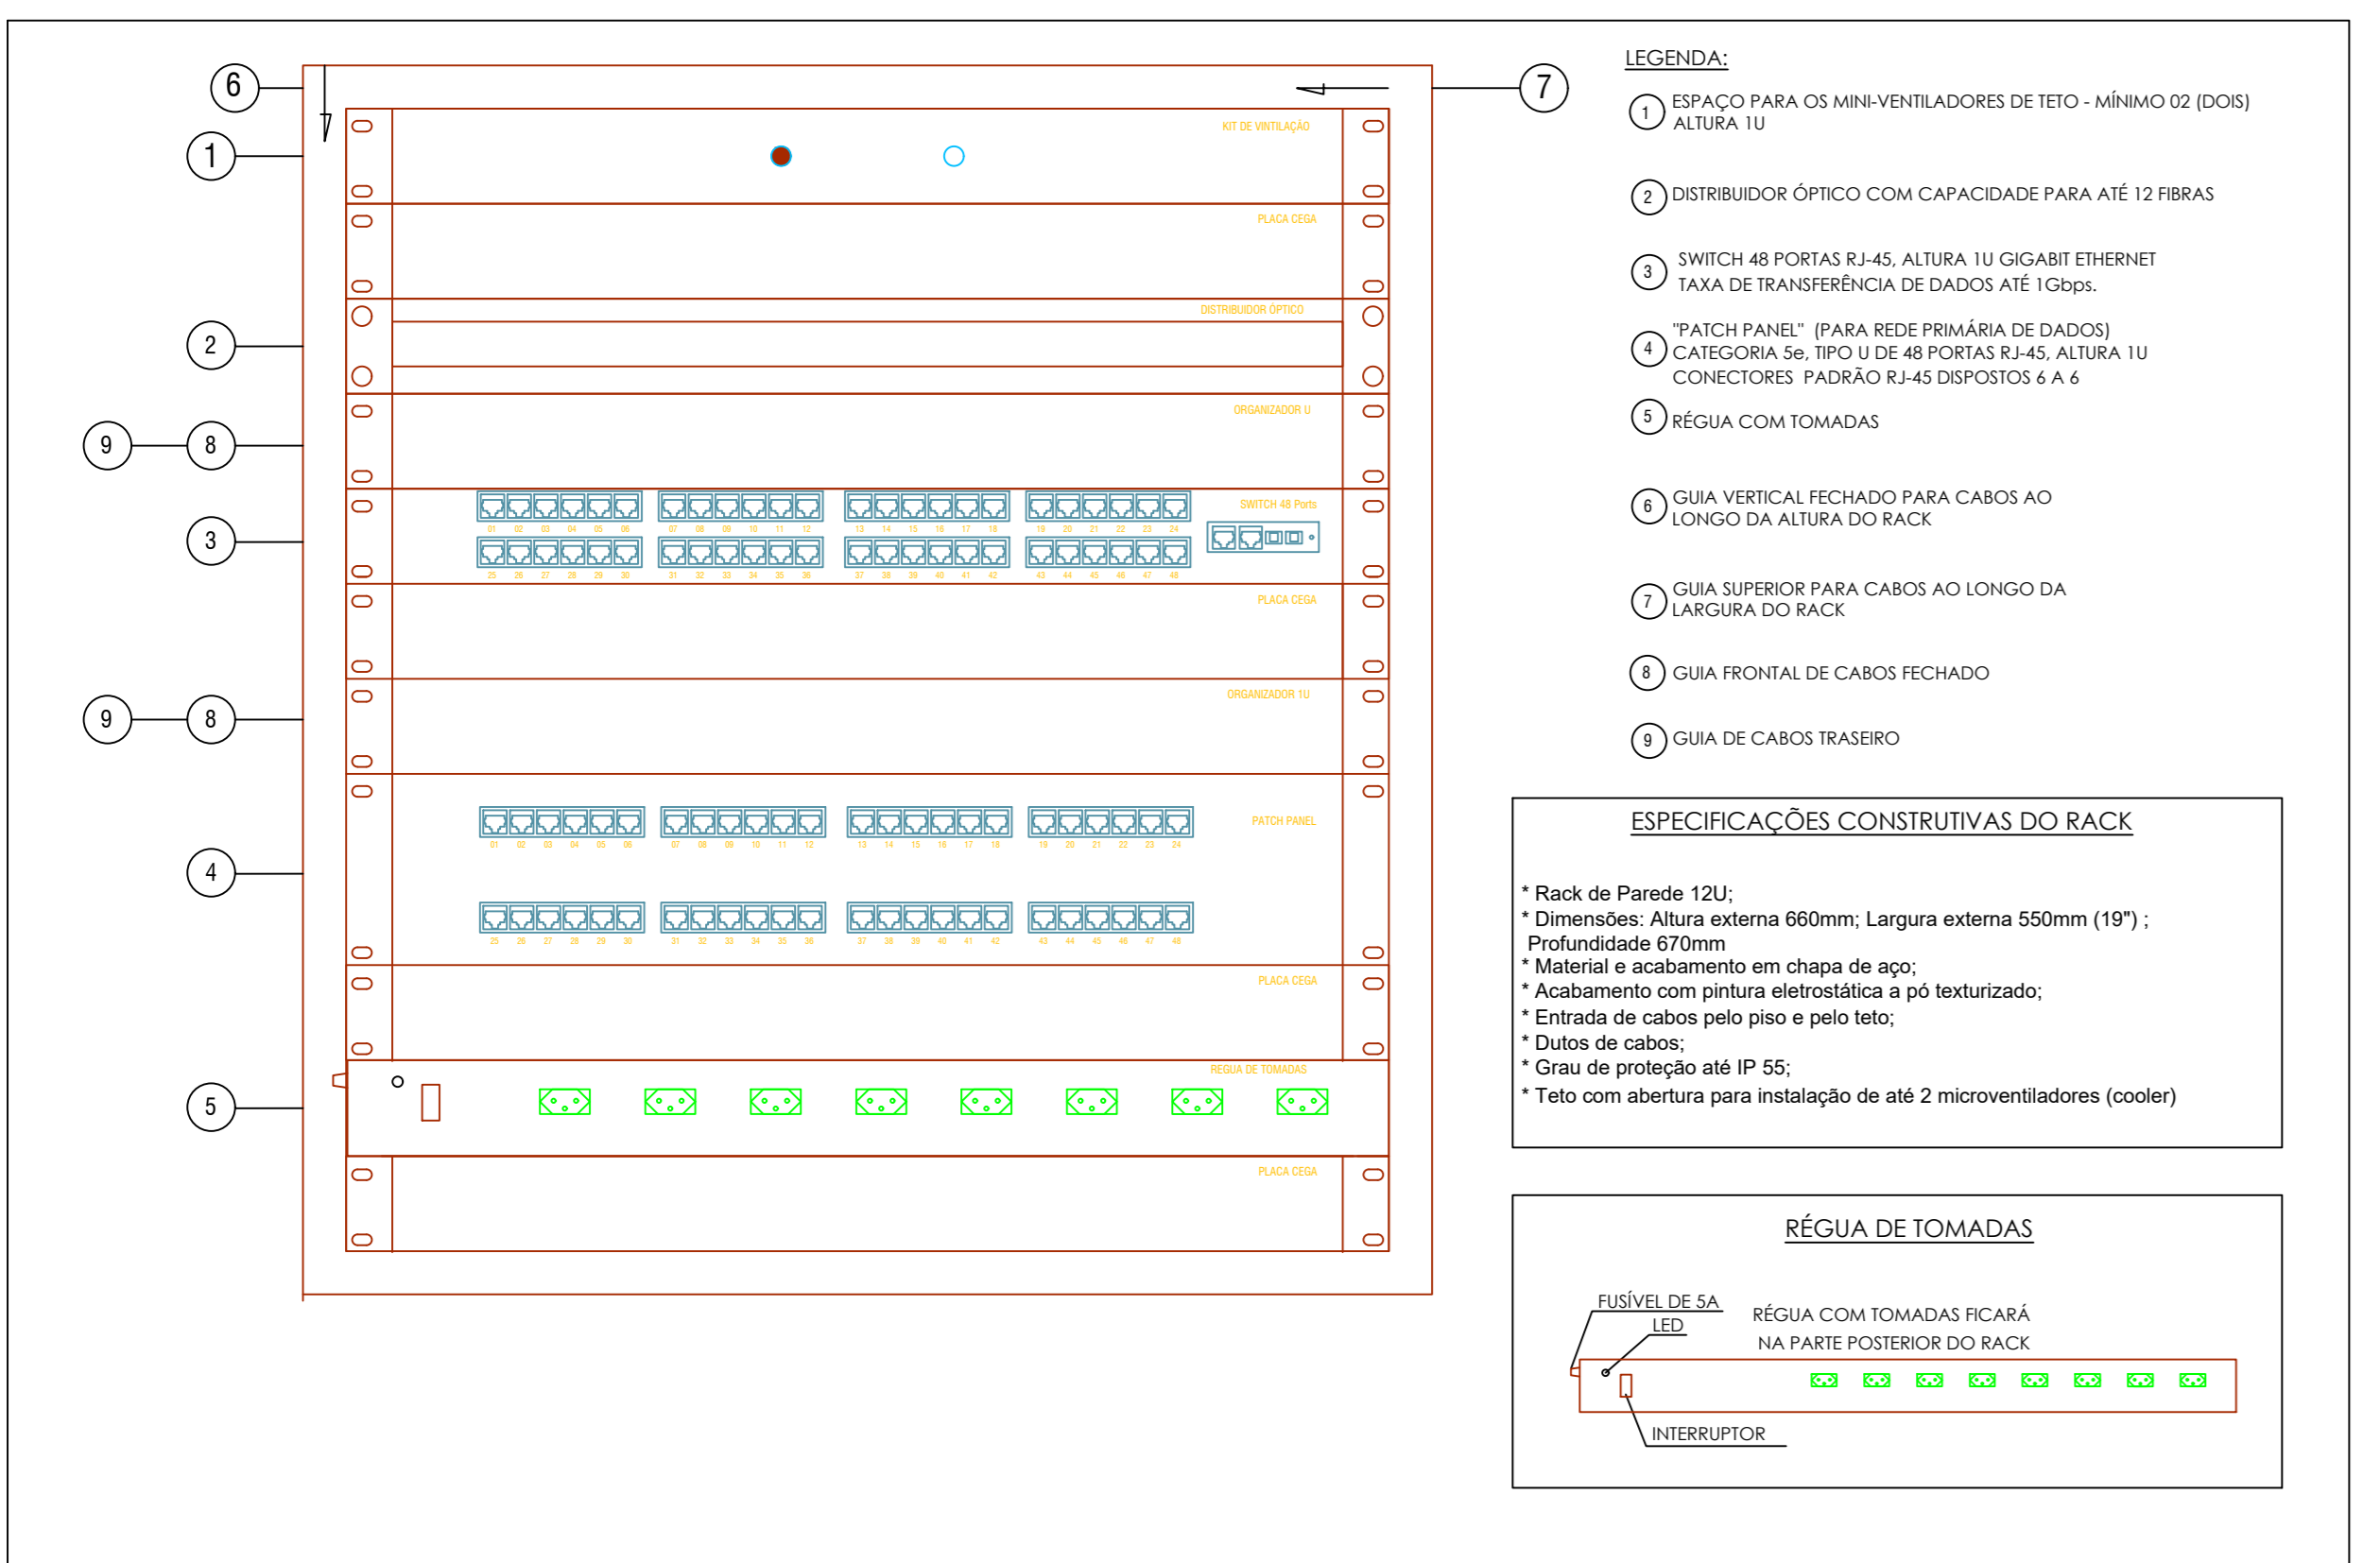


DETALHE 02: IDENTIFICAÇÃO DOS PONTOS

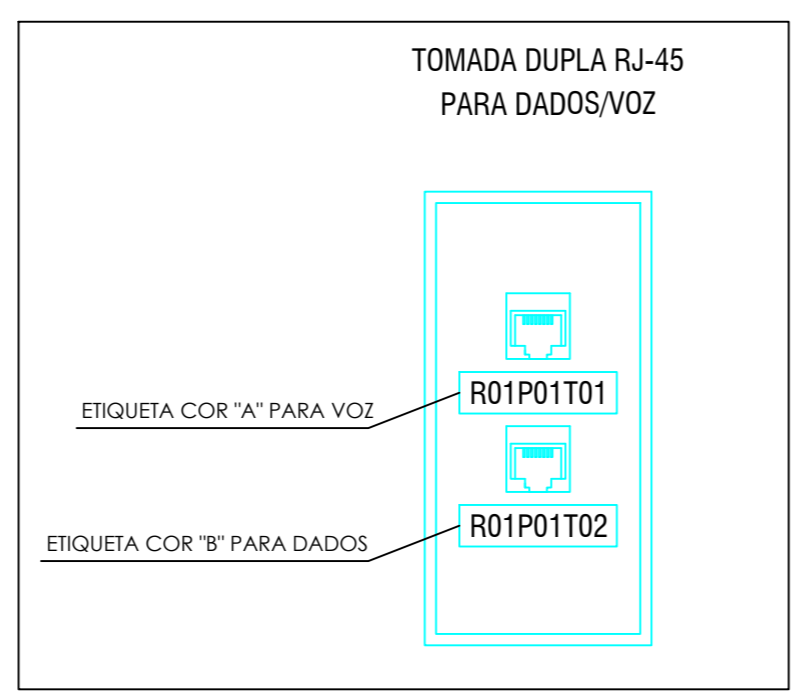


DETALHE 03: LIGAÇÃO DE LÓGICA

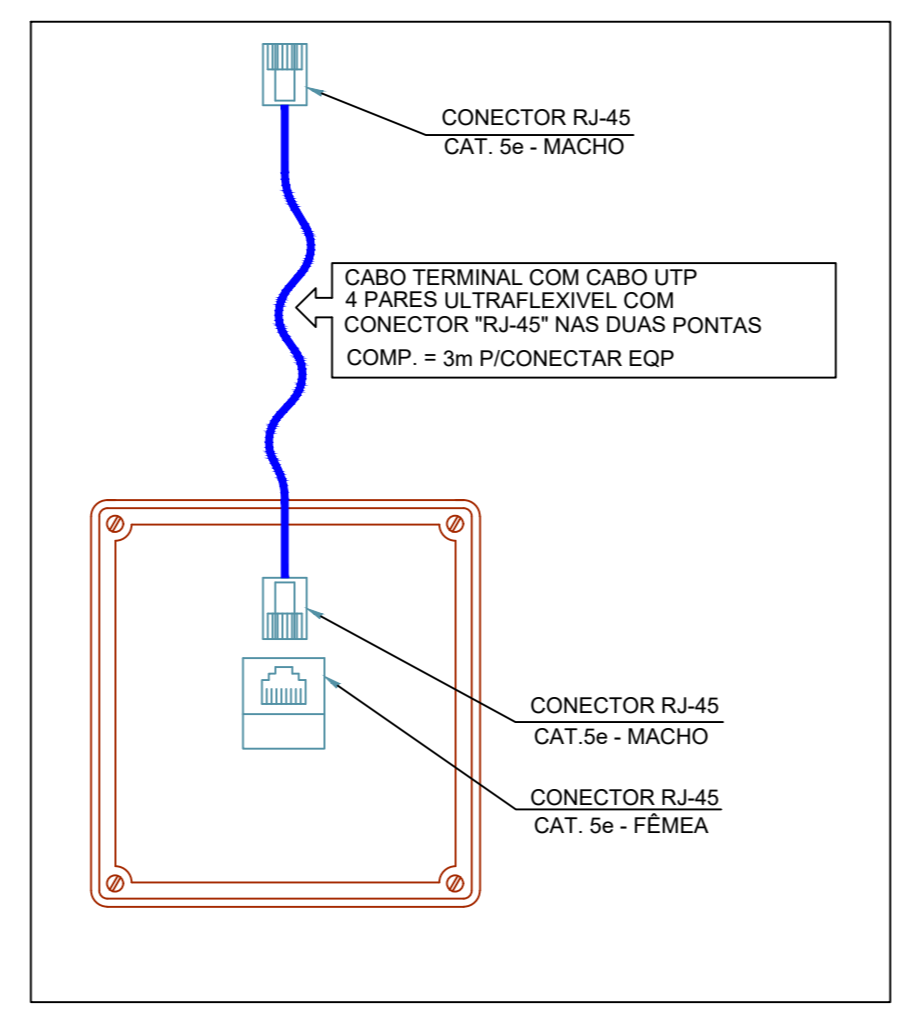

DETALHE 04: INSTALAÇÃO ELETROCALHAS E ELETRODUTOS

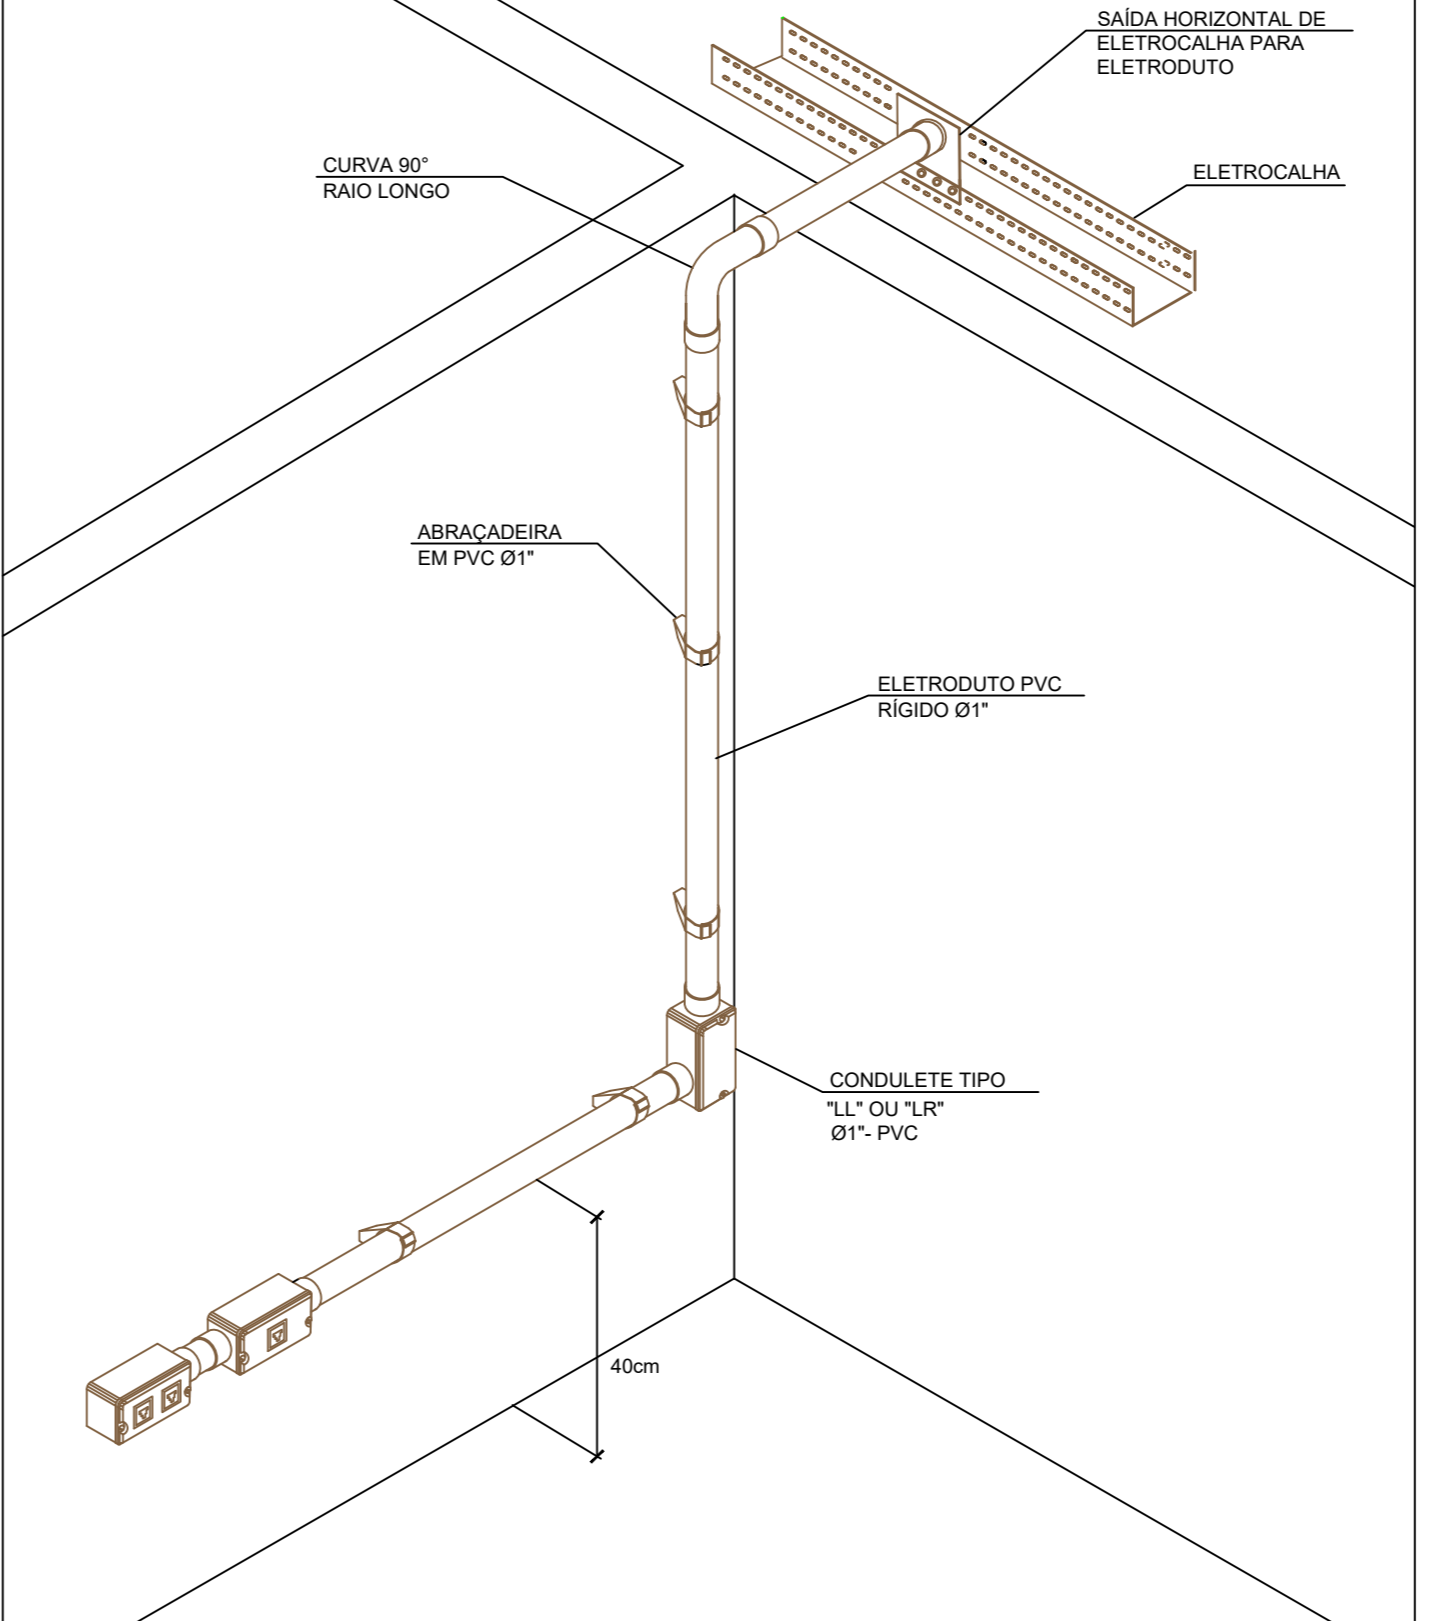

DETALHE 05: CONEXÕES DAS ELETROCALHAS

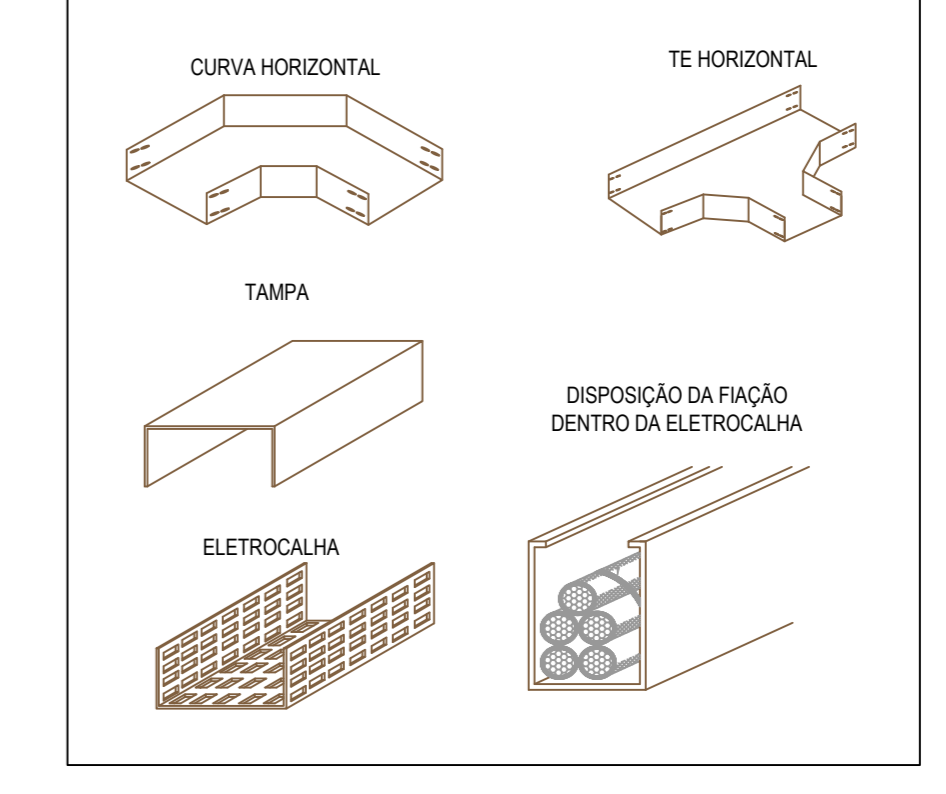

ROD	EMISSÃO INICIAL	05/08/2021	GUSTAVO V.	RICARDO K.	LEANDRO M.
Rev	Modificação	Data	Projeto	Desenvolvido	Aprovação
VERIFICAÇÃO DE: [assinatura]					
NÃO DISPONÍVEL					
RESPONSÁVEL PROJETO: PENICHE WALTZER ENGENHARIA LTDA CNPJ: 37.213.978/0001-57 Rua Karl Alvaro Momet, S/N, Bairro Costa e Silva - Joinville-SC E-mail: projeto@penicheck.com.br			RESPONSÁVEL EXECUÇÃO: Prefeitura de Joinville FUNDO MUNICIPAL DE SAÚDE DE JOINVILLE CNPJ: 08.84.821/0001-57 R. Dr. João Dória, 2700 - Santa Adélia, Joinville - SC, 89218-005		
EMPRESA CONTRATADA: UBSF WILLY SCHOSSLAND Rua Karl Alvaro Momet, S/N, Bairro Costa e Silva - Joinville-SC			TIPO DE PROJETO: CABEAMENTO		
CÓDIGO DO PROJETO: LM198			NÚMERO DO PROJETO: 01/01		
TÍTULO DO PROJETO: PLANTA BAIXA DE CABEAMENTO ESTRUTURADO E DETALHES					
Data:	05/08/21	Escala:	1:50	Desenho:	RICARDO K.
Projeto de Cabeamento Estruturado (01/08/21) - 199-1			Projeto de Cabeamento Estruturado (01/08/21) - 199-1		