


CONSULTORIA E PROJETOS DE ENGENHARIA

INFRAESTRUTURA

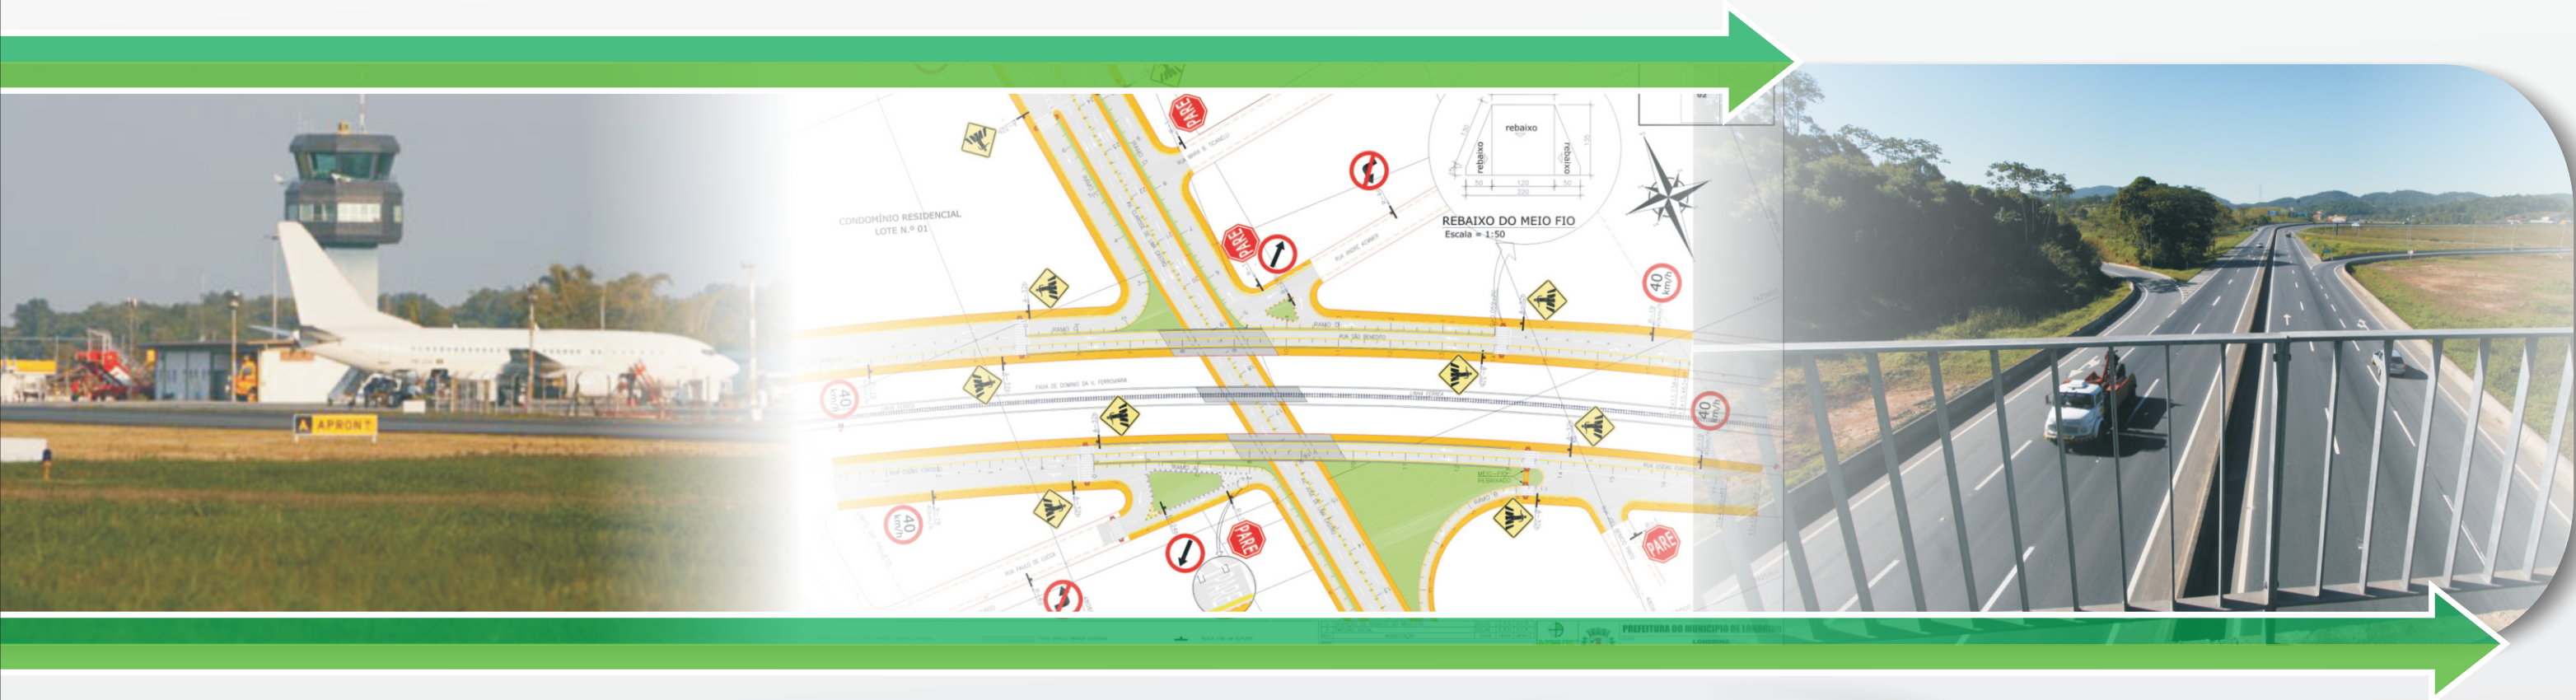

PREFEITURA MUNICIPAL DE JOINVILLE
PROJETOS EXECUTIVOS PARA RECUPERAÇÃO DE ENCOSTAS
Relatório Técnico 03 / Etapa III / Projeto Executivo
Volume II - Caderno de Desenhos e Projetos
Março de 2012

REL-08911-04-02-A



www.azimute.eng.br



PREFEITURA MUNICIPAL DE JOINVILLE

PROJETOS EXECUTIVOS PARA RECUPERAÇÃO DE ENCOSTAS

RELATÓRIO TÉCNICO - 03

ETAPA III - PROJETO EXECUTIVO

VOLUME II - CADERNO DE DESENHOS E PROJETOS

- Elaboração: AZIMUTE Consultoria e Projetos de Engenharia
- Contrato: 230/2011
- Carta Convite: SDP nº 064/2011

Joinville, SC - Março / 2012

A	MAR / 2012	L.K.	Emissão inicial	H.C.S.	A.C.R.
REV.	DATA	ELAB.	MODIFICAÇÃO	VERIFICAÇÃO	APROVAÇÃO

SUMÁRIO

1.0 - APRESENTAÇÃO	5
2.0 - PROJETOS - RUA DOS BANDEIRANTES.....	7
2.1 - Projeto de Terraplenagem	8
2.2 - Projeto de Drenagem Pluvial	17
3.0 - PROJETOS - RUA SOUZA LOBO	23
3.1 - Projeto de Terraplenagem	24
3.2 - Projeto de Drenagem Pluvial	33
3.3 - Projeto de Solo Grampeado	42
4.0 - PROJETOS - RUA ARTHUR MENDES	45
4.1 - Projeto de Terraplenagem	46
4.2 - Projeto de Drenagem Pluvial	52
5.0 - PROJETOS - SERVIDÃO AFONSO B. HOEPNER	57
5.1 - Projeto de Terraplenagem	58
5.2 - Projeto de Drenagem Pluvial	67
6.0 - PROJETOS - RUA QUINZE DE NOVEMBRO (CONURB)	75
6.1 - Projeto de Terraplenagem	76
6.2 - Projeto de Drenagem Pluvial	86

1.0 - APRESENTAÇÃO

1.0 - APRESENTAÇÃO

A empresa Azimute Consultoria e Projetos de Engenharia entrega nesta oportunidade o presente Relatório Técnico 03 dos **Projetos Executivos para Recuperação de Encostas** para 5 (cinco) áreas do município de Joinville/SC, no âmbito do Projeto "Viva Cidade", em conformidade com o estabelecido no **contrato 230/11**.

O presente relatório é referente à etapa III do projeto em questão, que abrange o item **Projeto Executivo**.

Apresenta a descrição de todas as atividades desenvolvidas nesta etapa para a realização dos projetos executivos de recuperação das encostas nos terrenos de propriedade da Prefeitura Municipal de Joinville, localizados nas ruas:

- Quinze de Novembro (CONURB);
- Servidão Afonso B. Hoepner;
- dos Bandeirantes;
- Souza Lobo;
- Arthur Mendes.

O relatório do projeto possui os seguintes volumes:

- Volume I - Memorial Descritivo;
- Volume II - Caderno de Desenhos e Projetos;
- Volume III - Caderno de Especificações Técnicas Construtivas;
- Volume IV - Critérios de Medição e Formas de Pagamento;
- Volume V - Lista de Quantidades de Materiais e Serviços;
- Volume VI - Caderno de Levantamentos e Investigações de Campo e Laboratório.

O presente Volume II apresenta os desenhos e detalhes dos projetos.








AZIMUTE Consultoria e Projetos de Engenharia

Março de 2012

2.0 - PROJETOS - RUA DOS BANDEIRANTES

2.1 - Projeto de Terraplenagem

SEÇÕES TRANSVERSAIS - EIXO 01
Escala = 1:250

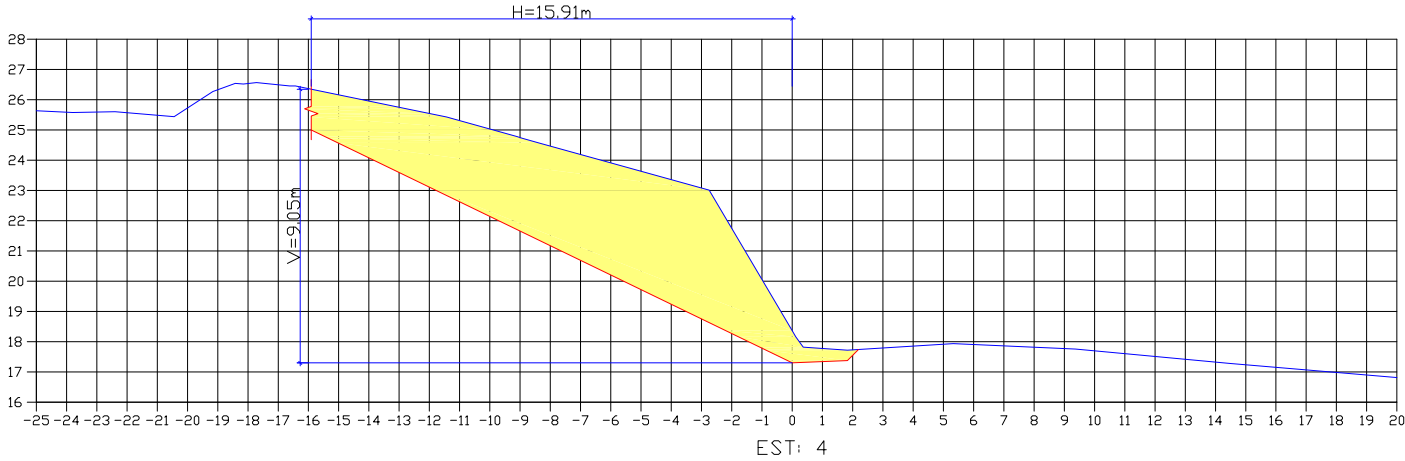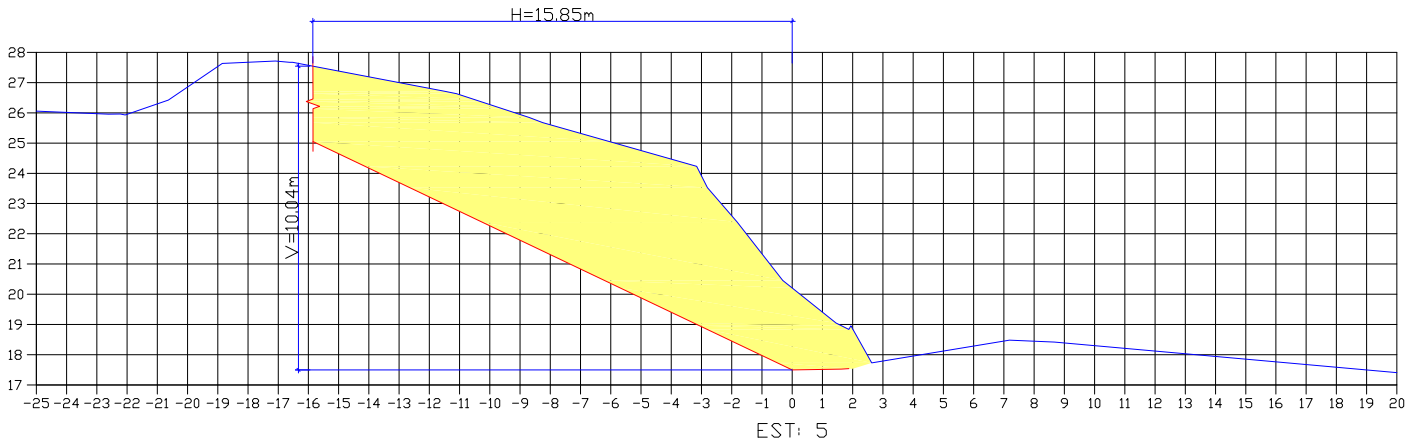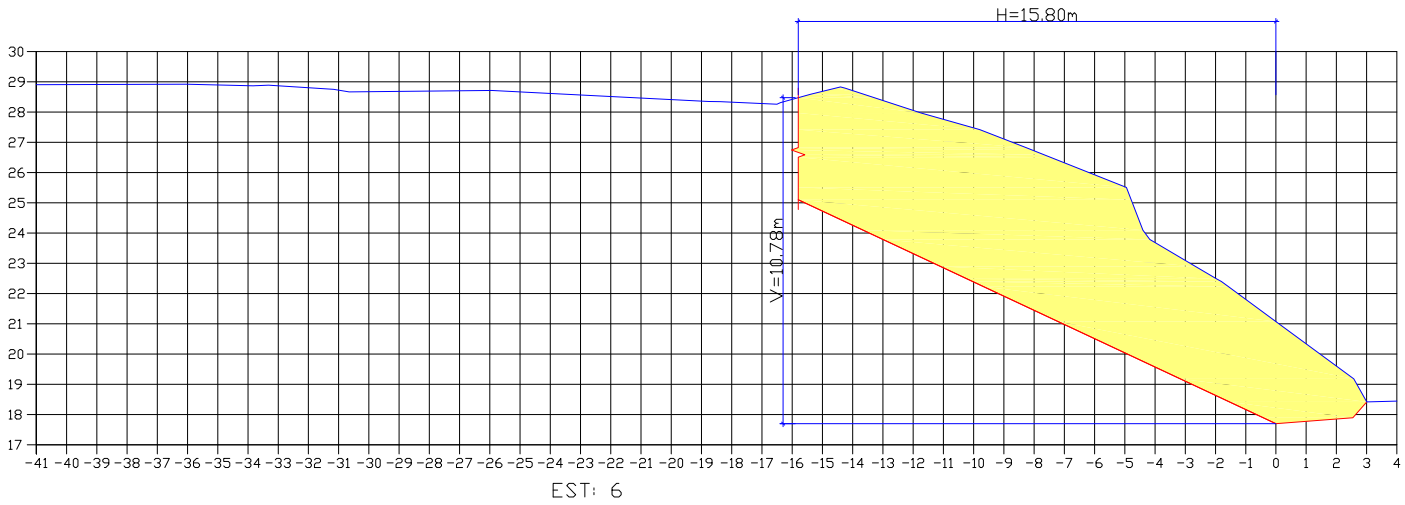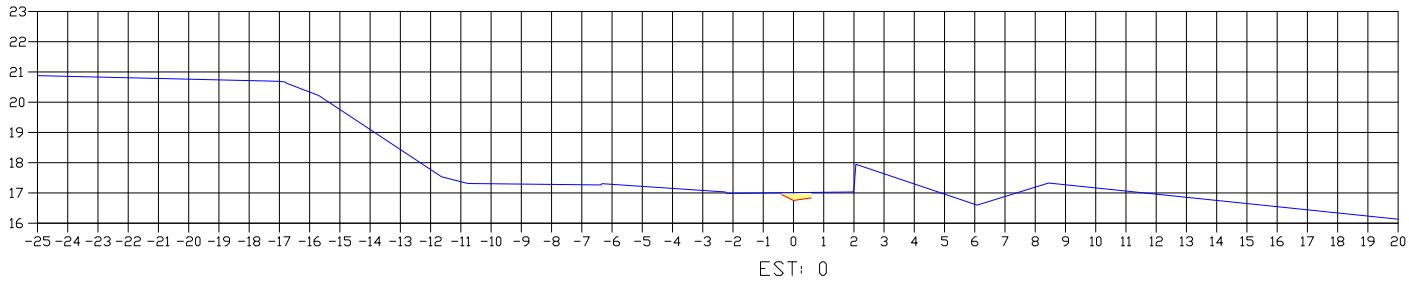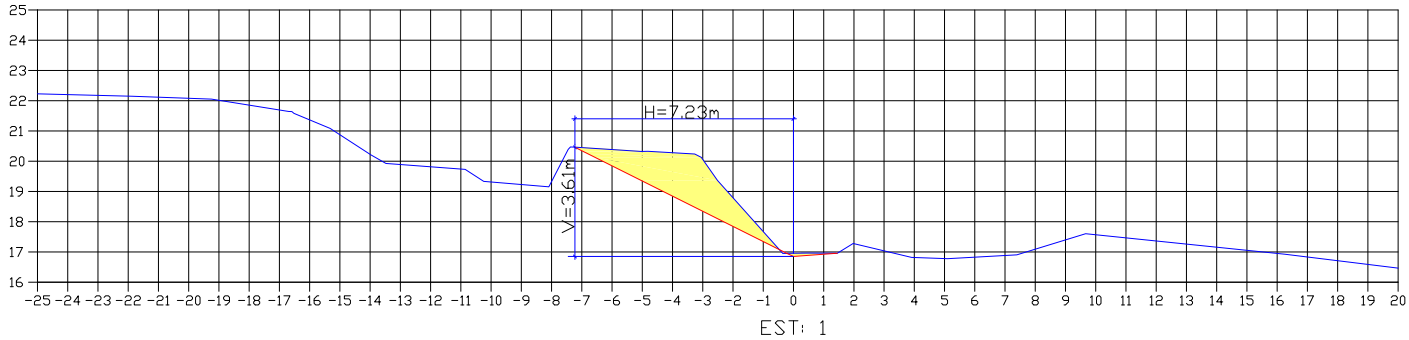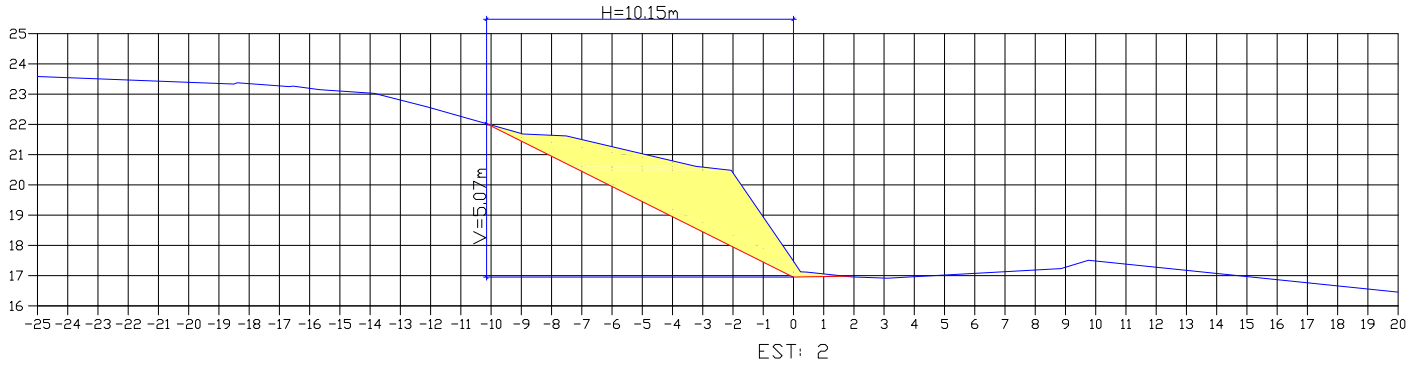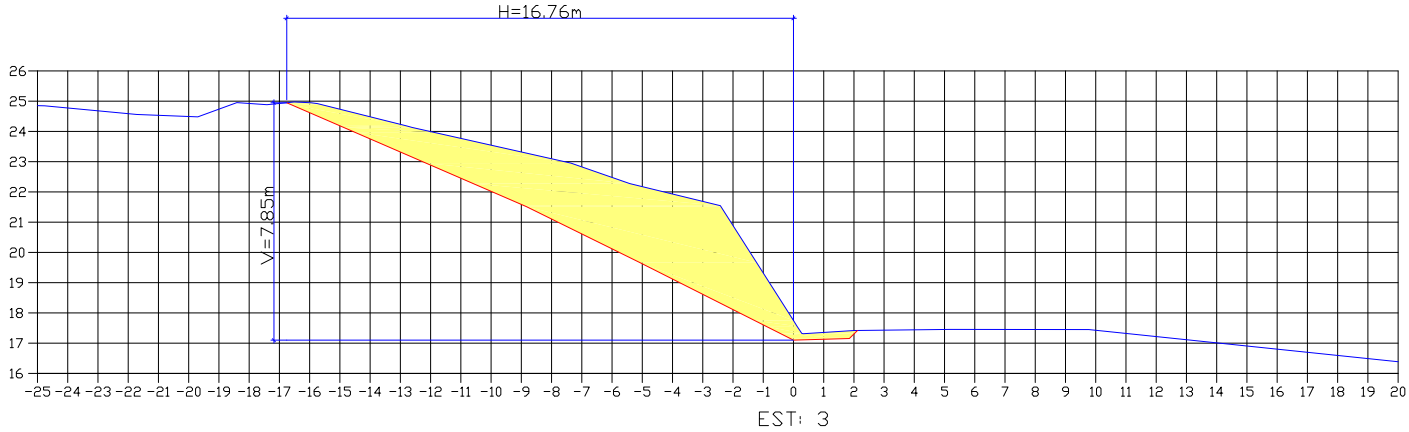

- LEGENDA:
- GREIDE PRIMITIVO (EXISTENTE)
 - GREIDE DE TERRAPLENAGEM
 - ÁREA DE CORTE
 - ÁREA DE ATERRO

B	MAR/2012	THIAGO P.	INSERÇÃO DOS PONTOS DE LOCAÇÃO	DOUGLAS	VANDER
A	MAR/2012	THIAGO P.	APRESENTAÇÃO INICIAL	DOUGLAS	VANDER
REV.	DATA	ELABORAÇÃO	MODIFICAÇÃO	VERIFICAÇÃO	COORDENAÇÃO
NOTAS:					
01 - LEVANTAMENTO TOPOGRAFICO PLANIALTIMÉTRICO GEORREFERENCIADO AO DATUM SIRGAS2000					
PROJEÇÃO UTM-SUL MC 51°W.					
02 - COTA REFERENCIADA NOS MARCOS MR-21 E VT-01 DA REDE ALTIMÉTRICA DA PREFEITURA MUNICIPAL DE JOINVILLE.					
03 - OS VOLUMES CALCULADOS SÃO GEOMÉTRICOS (SEM EMPOLAMENTO).					
04 - TODOS OS TALUDES E BANQUETAS DEVERÃO SER PROTEGIDOS COM ENLEIVAMENTO.					
05 - ESTE DESENHO CONTÉM INFORMAÇÕES ESPECÍFICAS À FINALIDADE QUE SE PROPÕE E NÃO DEVE SER UTILIZADO PARA OUTROS FINS SEM CONSULTAR O RESP. TÉCNICO.					

ELABORAÇÃO:



CONSULTORIA E PROJETOS DE ENGENHARIA
www.azimute.eng.br (47) 3473-6777

CONTRATANTE:

MUNICÍPIO DE JOINVILLE



PROJETO:

PROJETO EXECUTIVO PARA RECUPERAÇÃO DE ENCOSTAS
RUA DOS BANDEIRANTES

LOCAL/TRECHO:

RUA DOS BANDEIRANTES - BAIRRO GLÓRIA
CEP: 89.217-230 - MUNICÍPIO DE JOINVILLE / SC

CONTEÚDO:

PROJETO DE TERRAPLENAGEM
SEÇÕES TRANSVERSAIS - EIXO 01

CODIFICAÇÃO:

TRP-08911-01-01-B

EXTENSÃO/ÁREA:

-

RESPONSÁVEL (CONTRATANTE):

MUNICÍPIO DE JOINVILLE

RESPONSÁVEL TÉCNICO (AZIMUTE):

ENG. ANTÔNIO CARLOS RAMUSKI
CREA SC: 026.930-7

DATA:

MARÇO/2012







ESCALA:

1:250

PRANCHA:

02/08

SEÇÕES TRANSVERSAIS - EIXO 01
Escala = 1:250

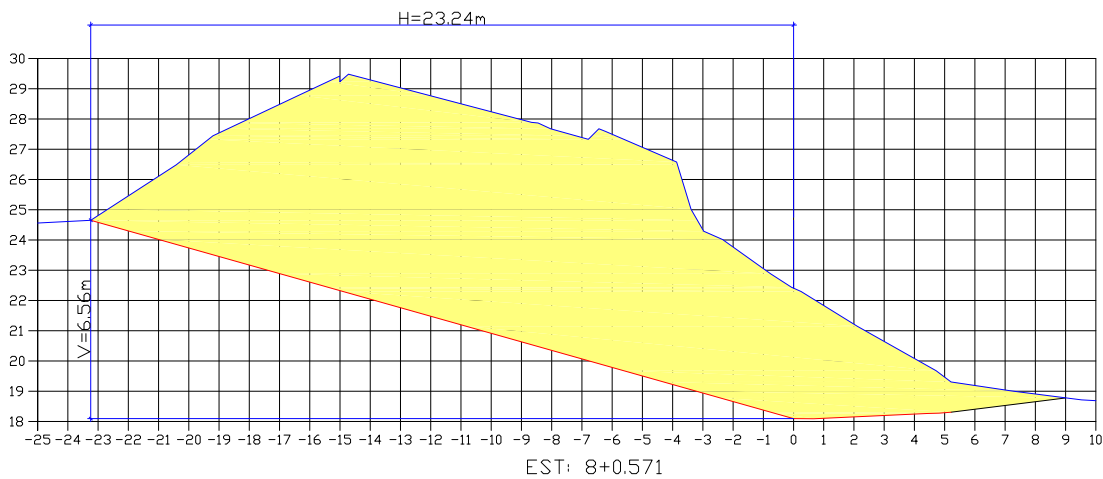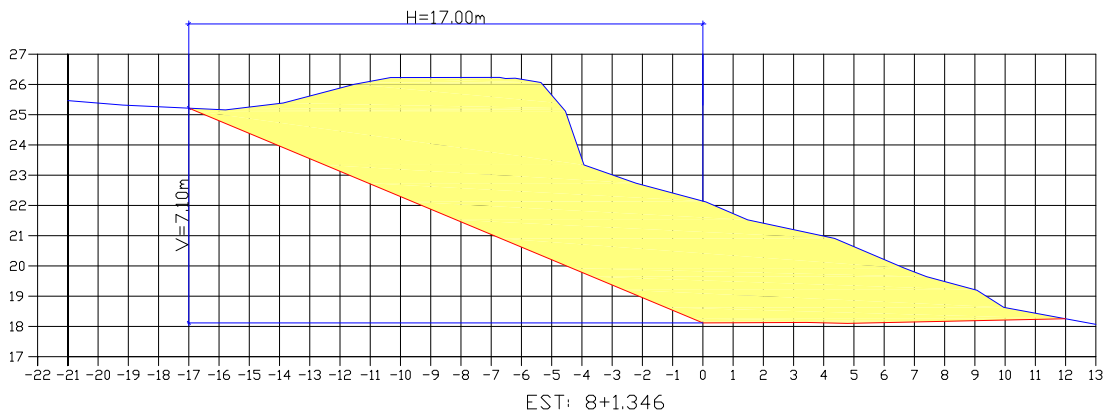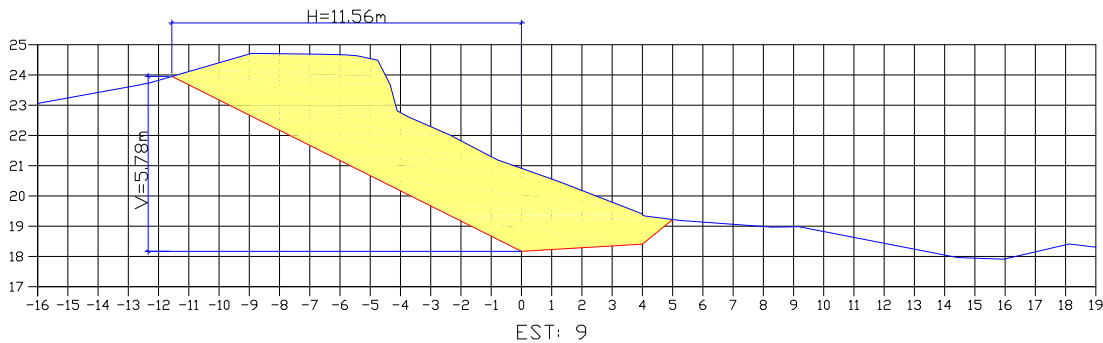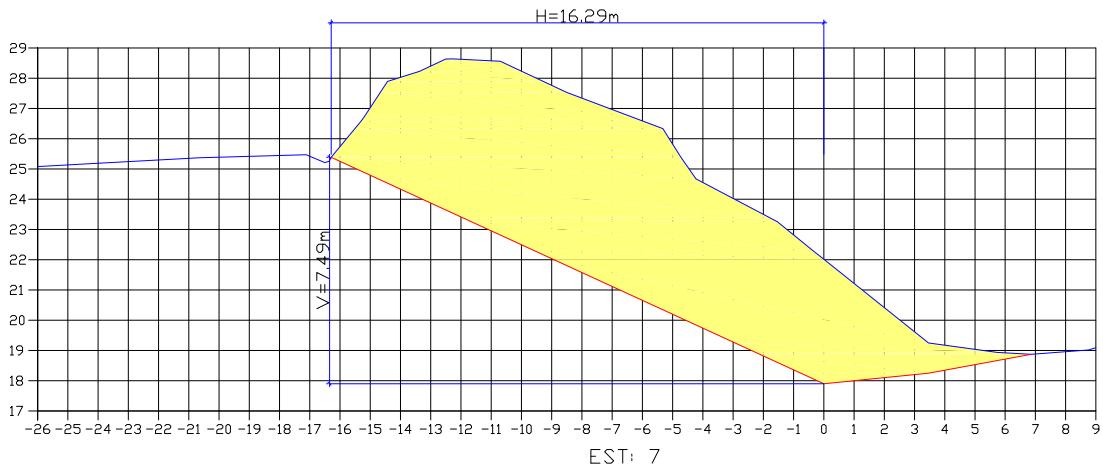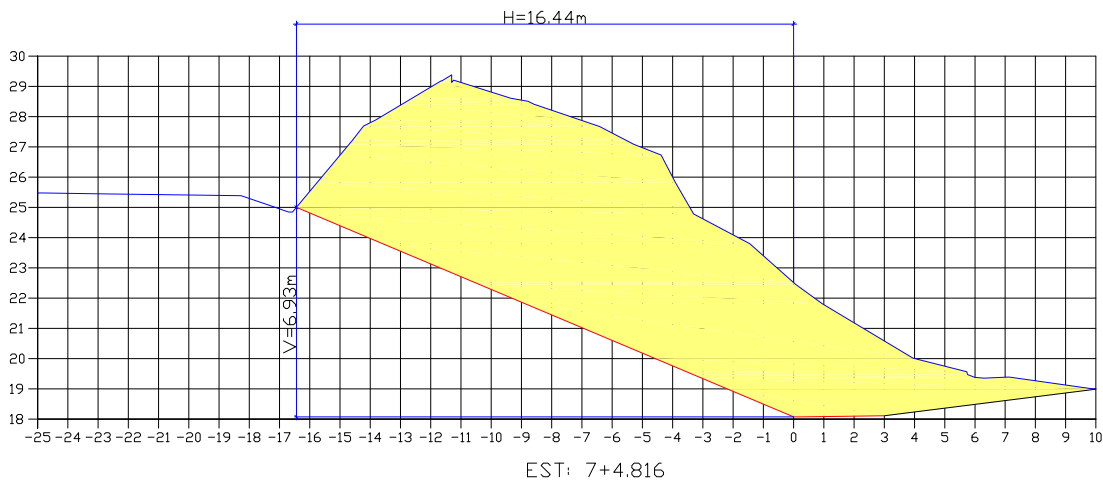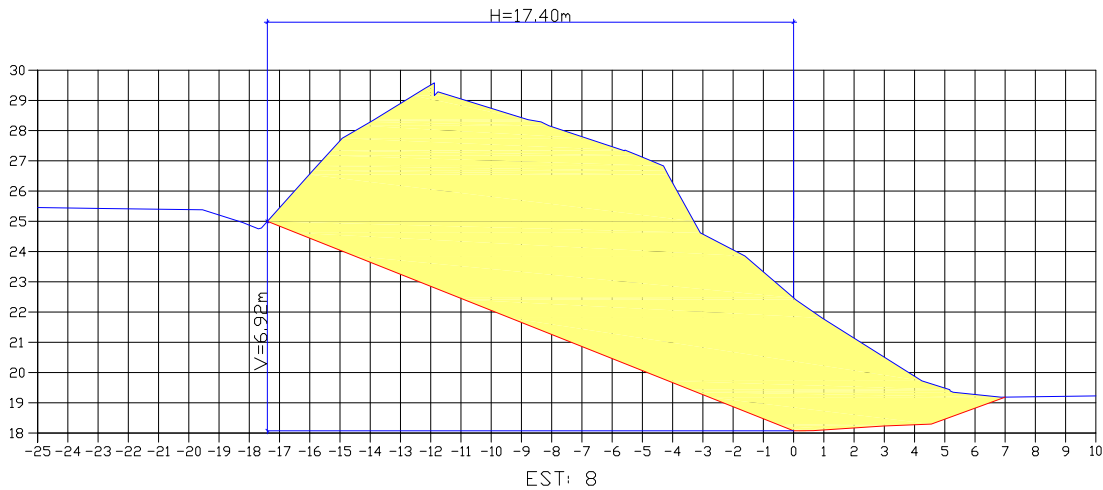


LEGENDA:


- GREIDE PRIMITIVO (EXISTENTE)
- GREIDE DE TERRAPLENAGEM
- ÁREA DE CORTE
- ÁREA DE ATERRO




B MAR/2012 THIAGO P. INSERÇÃO DOS PONTOS DE LOCAÇÃO DOUGLAS VANDER		ELABORAÇÃO: AZIMUTE CONSULTORIA E PROJETOS DE ENGENHARIA www.azimute.eng.br (47) 3473-6777		CONTRATANTE: MUNICÍPIO DE JOINVILLE	
A MAR/2012 THIAGO P. APRESENTAÇÃO INICIAL DOUGLAS VANDER		PROJETO: PROJETO EXECUTIVO PARA RECUPERAÇÃO DE ENCOSTAS RUA DOS BANDEIRANTES		LOCAL/TRECHO: RUA DOS BANDEIRANTES - BAIRRO GLÓRIA CEP: 89.217-230 - MUNICÍPIO DE JOINVILLE / SC	
REV. DATA ELABORAÇÃO MODIFICAÇÃO VERIFICAÇÃO COORDENAÇÃO		NOTAS:		CONTEÚDO: PROJETO DE TERRAPLENAGEM SEÇÕES TRANSVERSAIS - EIXO 01	
01 - LEVANTAMENTO TOPOGRÁFICO PLANIALTIMÉTRICO GEORREFERENCIADO AO DATUM SIRGAS2000 PROJEÇÃO UTM-SUL MC 51°W.		02 - COTA REFERENCIADA NOS MARCOS MR-21 E VT-01 DA REDE ALTIMÉTRICA DA PREFEITURA MUNICIPAL DE JOINVILLE.		03 - OS VOLUMES CALCULADOS SÃO GEOMÉTRICOS (SEM EMPOLAMENTO).	
04 - TODOS OS TALUDES E BANQUETAS DEVERÃO SER PROTEGIDOS COM ENLEIVAMENTO.		05 - ESTE DESENHO CONTÉM INFORMAÇÕES ESPECÍFICAS À FINALIDADE QUE SE PROPÕE E NÃO DEVE SER UTILIZADO PARA OUTROS FINS SEM CONSULTAR O RESP. TÉCNICO.		DATA: MARÇO/2012	
ELABORAÇÃO: AZIMUTE CONSULTORIA E PROJETOS DE ENGENHARIA www.azimute.eng.br (47) 3473-6777		PROJETO: PROJETO EXECUTIVO PARA RECUPERAÇÃO DE ENCOSTAS RUA DOS BANDEIRANTES		ESCALA: 1:250	
LOCAL/TRECHO: RUA DOS BANDEIRANTES - BAIRRO GLÓRIA CEP: 89.217-230 - MUNICÍPIO DE JOINVILLE / SC		CONTEÚDO: PROJETO DE TERRAPLENAGEM SEÇÕES TRANSVERSAIS - EIXO 01		PRANCHA: 03/08	
CODIFICAÇÃO: TRP-08911-01-01-B		EXTENSÃO/ÁREA: -		RESPONSÁVEL (CONTRATANTE): MUNICÍPIO DE JOINVILLE	
RESPONSÁVEL TÉCNICO (AZIMUTE): ENG. ANTÔNIO CARLOS RAMUSKI CREA SC: 026.930-7					

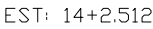Escala = 1:250

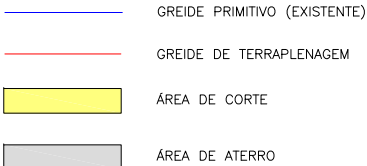



LEGENDA:



					ELABORAÇÃO:		CONTRATANTE:			
B	MAR/2012	THIAGO P.	INSERÇÃO DOS PONTOS DE LOCAÇÃO	DOUGLAS	VANDER			MUNICÍPIO DE JOINVILLE		
A	MAR/2012	THIAGO P.	APRESENTAÇÃO INICIAL	DOUGLAS	VANDER					
REV.	DATA	ELABORAÇÃO	MODIFICAÇÃO	VERIFICAÇÃO	COORDENAÇÃO	CONSULTORIA E PROJETOS DE ENGENHARIA www.azimute-eng.br (47) 3473-6777				
NOTAS:						PROJETO: PROJETO EXECUTIVO PARA RECUPERAÇÃO DE ENCOSTAS RUA DOS BANDEIRANTES				
01 – LEVANTAMENTO TOPOGRAFICO PLANIALTIMÉTRICO GEORREFERENCIADO AO DATUM SIRGAS2000 PROJEÇÃO UTM–SUL MC 51°W.						LOCAL/TRRECHO: RUA DOS BANDEIRANTES – BAIRRO GLÓRIA CEP: 89.217–230 – MUNICÍPIO DE JOINVILLE / SC				
02 – COTA REFERENCIADA NOS MARCOS MR–21 E VT–01 DA REDE ALTIMÉTRICA DA PREFEITURA MUNICIPAL DE JOINVILLE.						CONTEÚDO:				DATA:
03 – OS VOLUMES CALCULADOS SÃO GEOMÉTRICOS (SEM EMPOLAMENTO).						PROJETO DE TERRAPLENAGEM SEÇÕES TRANSVERSAIS - EIXO 01				MARÇO/2012
04 – TODOS OS TALUDES E BANQUETAS DEVERÃO SER PROTEGIDOS COM ENLEIVAMENTO.										ESCALA:
05 – ESTE DESENHO CONTÉM INFORMAÇÕES ESPECÍFICAS À FINALIDADE QUE SE PROPÕE E NÃO DEVE SER UTILIZADO PARA OUTROS FINS SEM CONSULTAR O RESP. TÉCNICO.						CODIFICAÇÃO:	TRP-08911-01-01-B	EXTENSÃO/ÁREA:	PRANCHA:	
								-	04/08	
RESPONSÁVEL (CONTRATANTE): MUNICÍPIO DE JOINVILLE						RESPONSÁVEL TÉCNICO (AZIMUTE): ENG. ANTÔNIO CARLOS RAMUSKI				

SEÇÕES TRANSVERSAIS - EIXO 02

Escala = 1:250

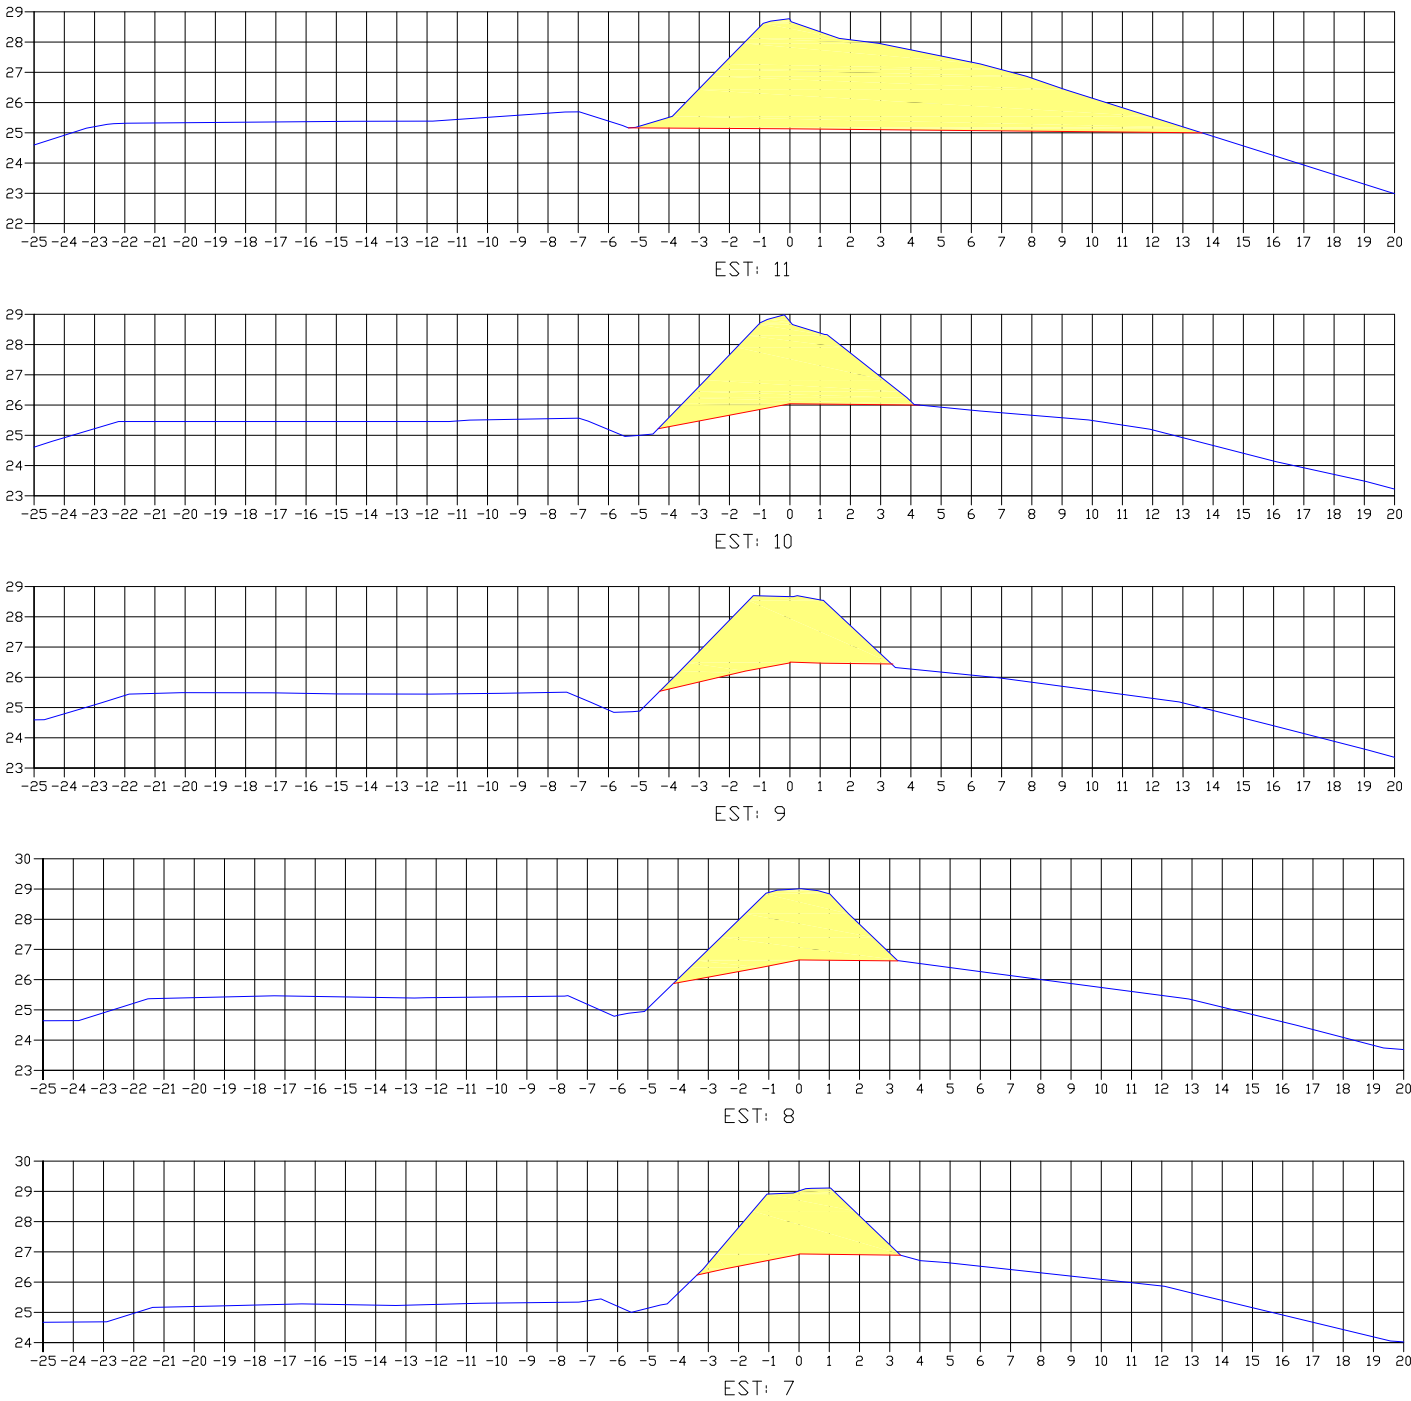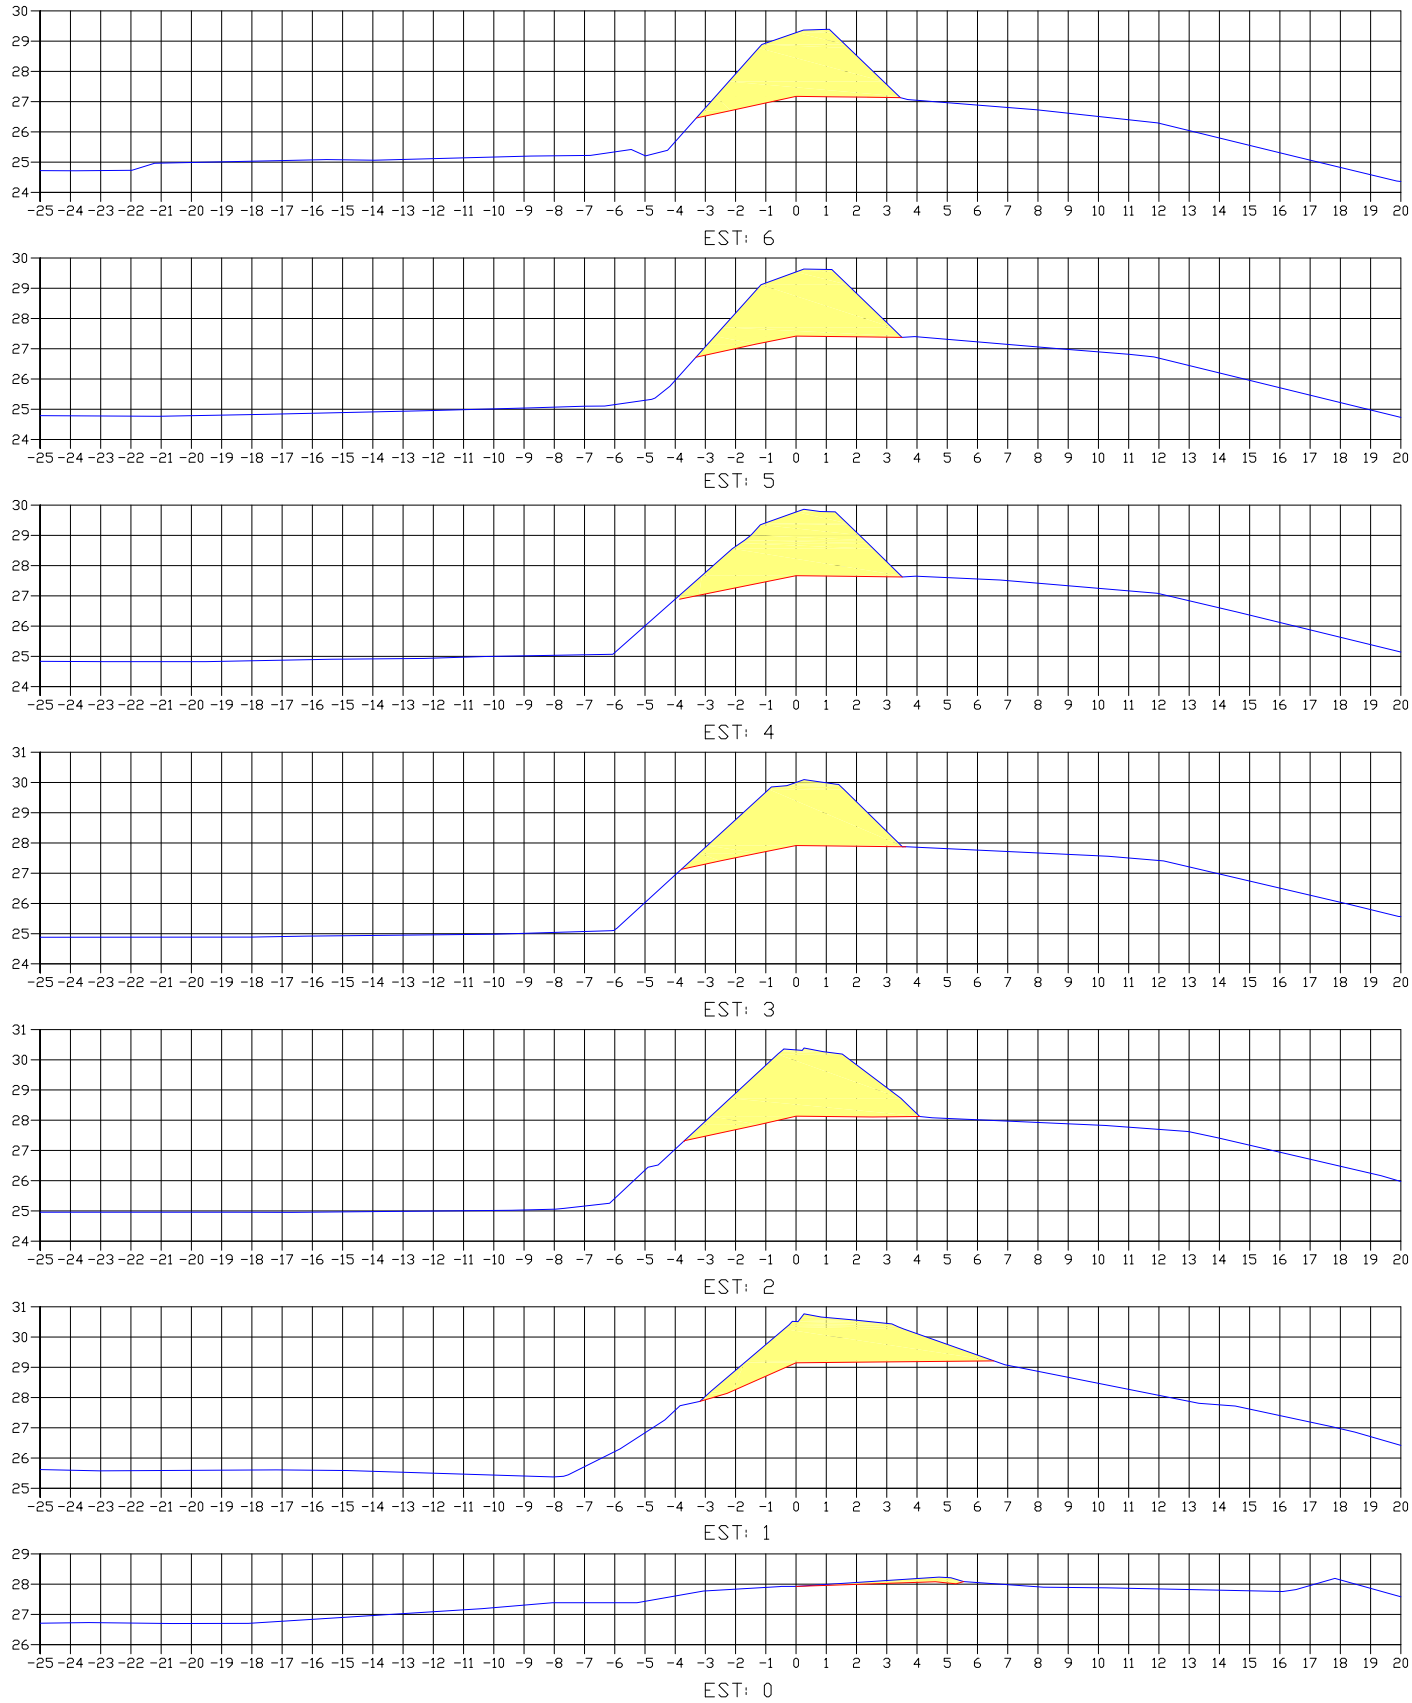

LEGENDA:

- GREIDE PRIMITIVO (EXISTENTE)
- GREIDE DE TERRAPLENAGEM
- ÁREA DE CORTE
- ÁREA DE ATERRO

B	MAR/2012	THIAGO P.	INSERÇÃO DOS PONTOS DE LOCAÇÃO	DOUGLAS	VANDER
A	MAR/2012	THIAGO P.	APRESENTAÇÃO INICIAL	DOUGLAS	VANDER
REV.	DATA	ELABORAÇÃO	MODIFICAÇÃO	VERIFICAÇÃO	COORDENAÇÃO

NOTAS:

01 - LEVANTAMENTO TOPOGRAFICO PLANIALTIMÉTRICO GEORREFERENCIADO AO DATUM SIRGAS2000
PROJEÇÃO UTM-SUL MC 51°W.

02 - COTA REFERENCIADA NOS MARCOS MR-21 E VT-01 DA REDE ALTIMÉTRICA DA PREFEITURA MUNICIPAL DE JOINVILLE.


03 - OS VOLUMES CALCULADOS SÃO GEOMÉTRICOS (SEM EMPOLAMENTO).

04 - TODOS OS TALUDES E BANQUETAS DEVERÃO SER PROTEGIDOS COM ENLEIVAMENTO.


05 - ESTE DESENHO CONTÉM INFORMAÇÕES ESPECÍFICAS À FINALIDADE QUE SE PROPÕE E NÃO DEVE SER UTILIZADO PARA OUTROS FINS SEM CONSULTAR O RESP. TÉCNICO.

ELABORAÇÃO:	CONTRATANTE:
 CONSULTORIA E PROJETOS DE ENGENHARIA www.azimute.eng.br (47) 3473-6777	MUNICÍPIO DE JOINVILLE 
PROJETO:	PROJETO EXECUTIVO PARA RECUPERAÇÃO DE ENCOSTAS RUA DOS BANDEIRANTES
LOCAL/TRECHO: RUA DOS BANDEIRANTES - BAIRRO GLÓRIA CEP: 89.217-230 - MUNICÍPIO DE JOINVILLE / SC	DATA: MARÇO/2012
CONTEÚDO:	ESCALA: 1:250
PROJETO DE TERRAPLENAGEM SEÇÕES TRANSVERSAIS - EIXO 02	PRANCHA: 05/08
CODIFICAÇÃO: TRP-08911-01-01-B	EXTENSÃO/ÁREA: -
RESPONSÁVEL (CONTRATANTE): MUNICÍPIO DE JOINVILLE	RESPONSÁVEL TÉCNICO (AZIMUTE): ENG. ANTÔNIO CARLOS RAMUSKI CREA SC: 026.930-7

DETALHE SEÇÃO TRANSVERSAL (ESTACA 7)
ESCALA 1:200

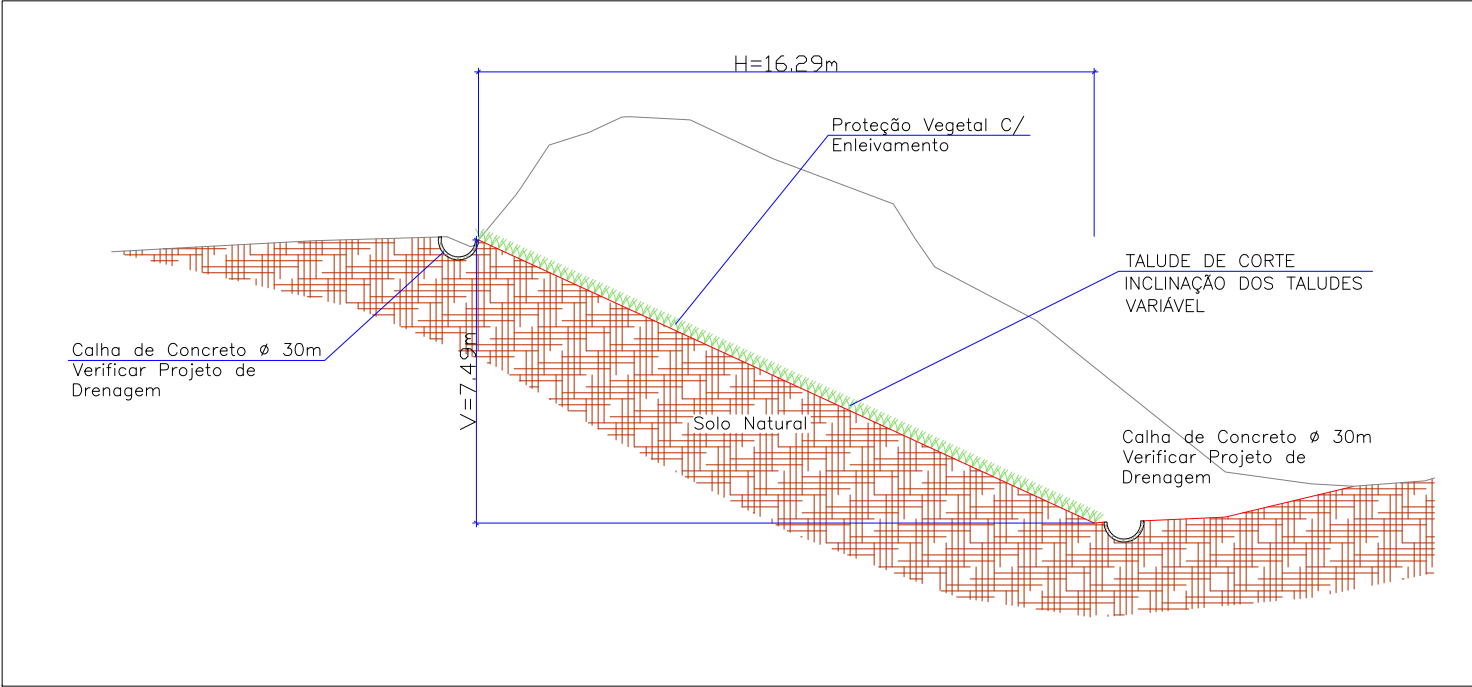

DETALHE SEÇÃO TRANSVERSAL (ESTACA 8+0.571)
ESCALA 1:200

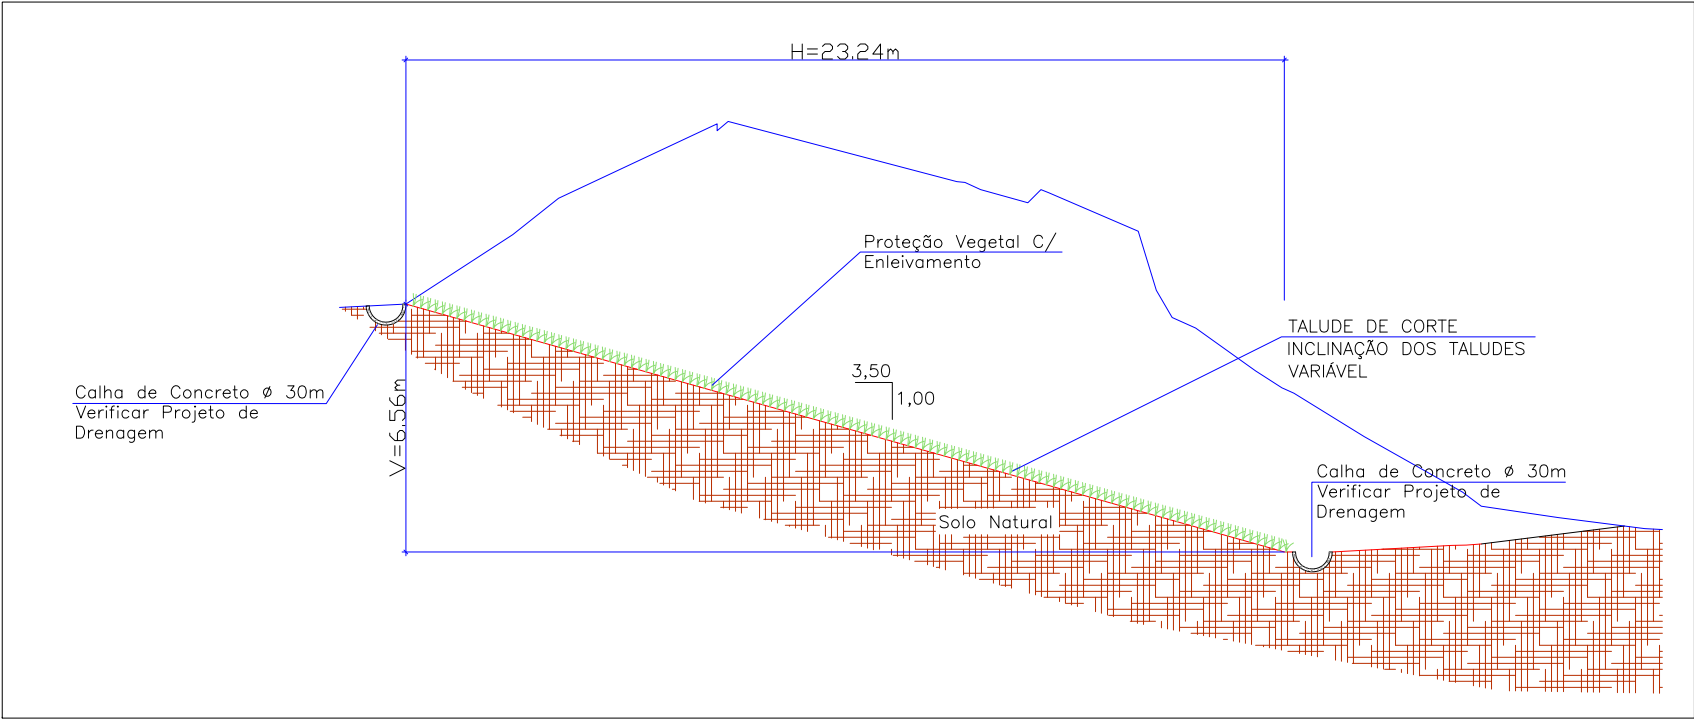

LEGENDA:

GREIDE PRIMITIVO (EXISTENTE)


GREIDE DE TERRAPLENAGEM

ÁREA DE CORTE


ÁREA DE ATERRO

<div><div></div><div>ELABORAÇÃO:</div><div><div>THIAGO P.</div><div>DOUGLAS</div><div>VANDER</div></div></div>						<div><div></div><div>CONTRATANTE:</div><div>MUNICÍPIO DE JOINVILLE</div></div>	
<div><div></div><div>REV. DATA ELABORAÇÃO MODIFICAÇÃO VERIFICAÇÃO COORDENAÇÃO</div></div>						<div><div></div><div>PROJETO:</div><div>PROJETO EXECUTIVO PARA RECUPERAÇÃO DE ENCOSTAS RUA DOS BANDEIRANTES</div></div>	
<div><div></div><div>NOTAS:</div><div>01 - LEVANTAMENTO TOPOGRAFICO PLANIALTIMETRICO GEORREFERENCIADO AO DATUM SIRGAS2000 PROJEÇÃO UTM-SUL MC 51°W.</div><div>02 - COTA REFERENCIADA NOS MARCOS MR-21 E VT-01 DA REDE ALTIMÉTRICA DA PREFEITURA MUNICIPAL DE JOINVILLE.</div><div>03 - OS VOLUMES CALCULADOS SÃO GEOMÉTRICOS (SEM EMPOLAMENTO).</div><div>04 - TODOS OS TALUDES E BANQUETAS DEVERÃO SER PROTEGIDOS COM ENLEIVAMENTO.</div><div>05 - ESTE DESENHO CONTÉM INFORMAÇÕES ESPECÍFICAS À FINALIDADE QUE SE PROPÕE E NÃO DEVE SER UTILIZADO PARA OUTROS FINS SEM CONSULTAR O RESP. TÉCNICO.</div></div>						<div><div></div><div>LOCAL/TRECHO: RUA DOS BANDEIRANTES - BAIRRO GLÓRIA</div><div>CEP: 89.217-230 - MUNICÍPIO DE JOINVILLE / SC</div></div>	
<div><div></div><div>CONTEÚDO:</div><div>PROJETO DE TERRAPLENAGEM SEÇÕES TRANSVERSAIS</div></div>						<div><div></div><div>DATA:</div><div>MARÇO/2012</div></div>	
<div><div></div><div>CODIFICAÇÃO: TRP-08911-01-01-B</div></div>						<div><div></div><div>EXTENSÃO/ÁREA:</div><div>-</div></div>	
<div><div></div><div>RESPONSÁVEL (CONTRATANTE):</div><div>MUNICÍPIO DE JOINVILLE</div></div>						<div><div></div><div>RESPONSÁVEL TÉCNICO (AZIMUTE):</div><div>ENG. ANTÔNIO CARLOS RAMUSKI CREA SC: 026.930-7</div></div>	

PLANTA BAIXA
Escala = 1:500

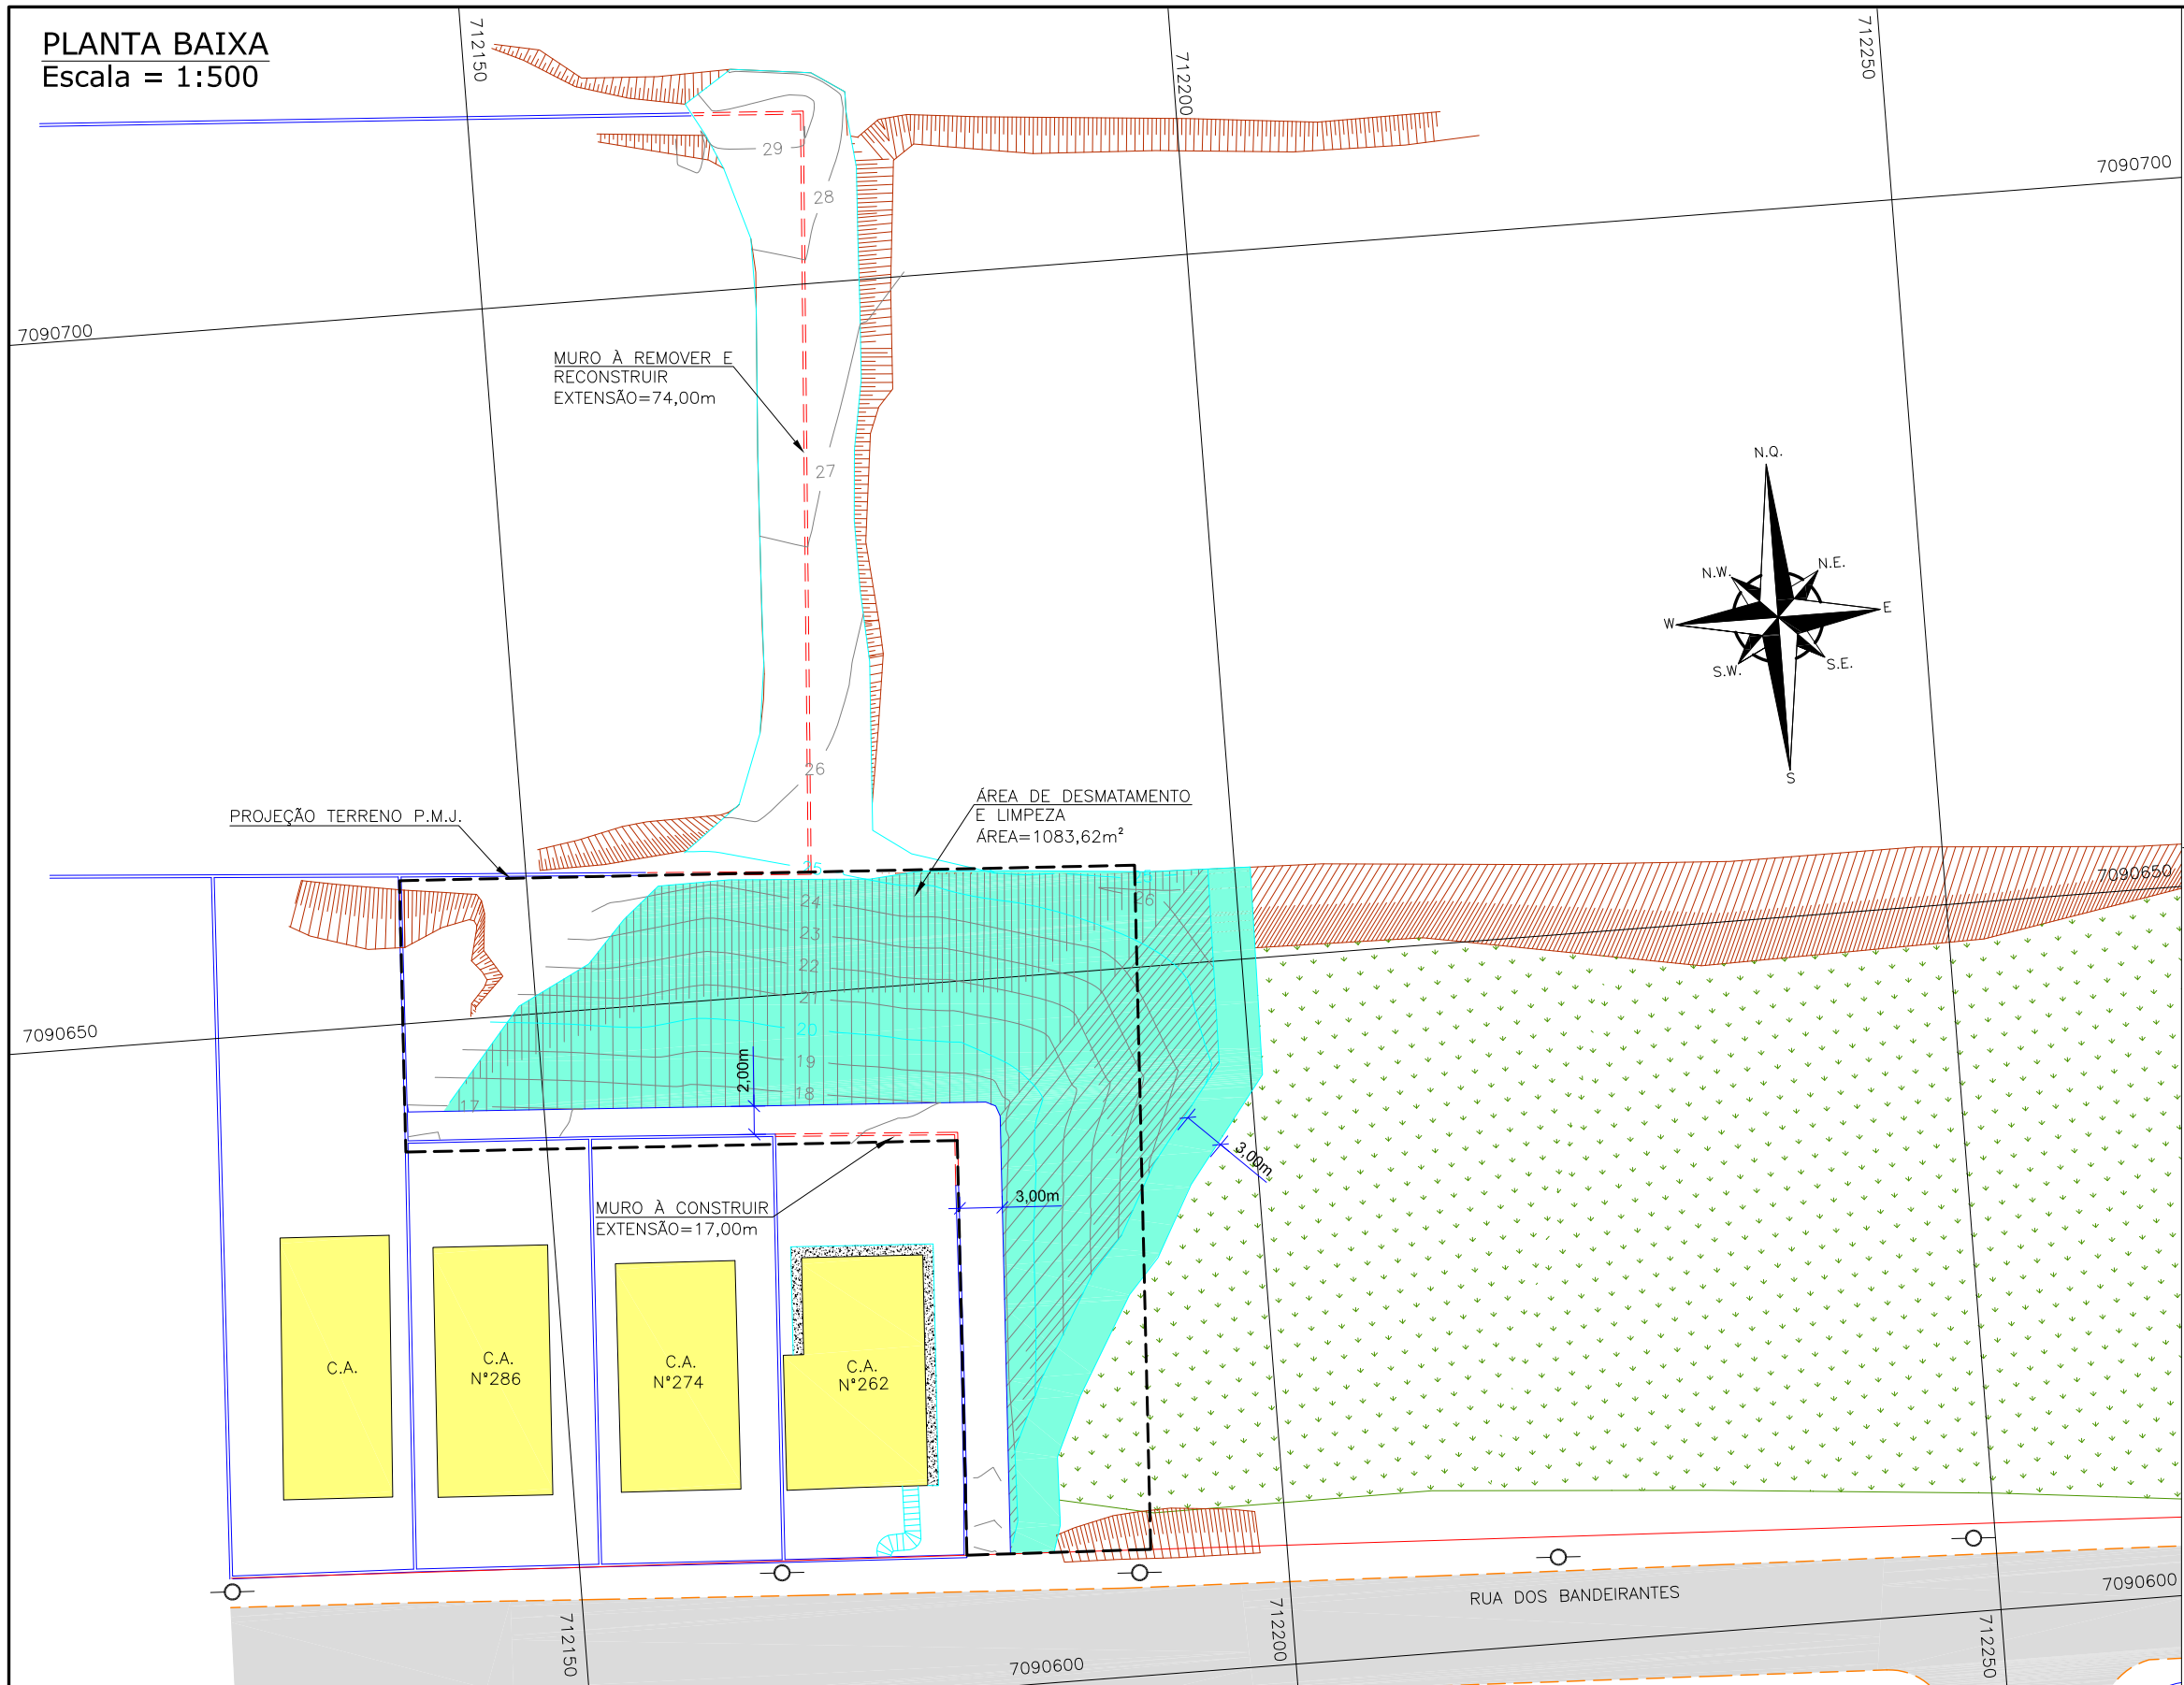



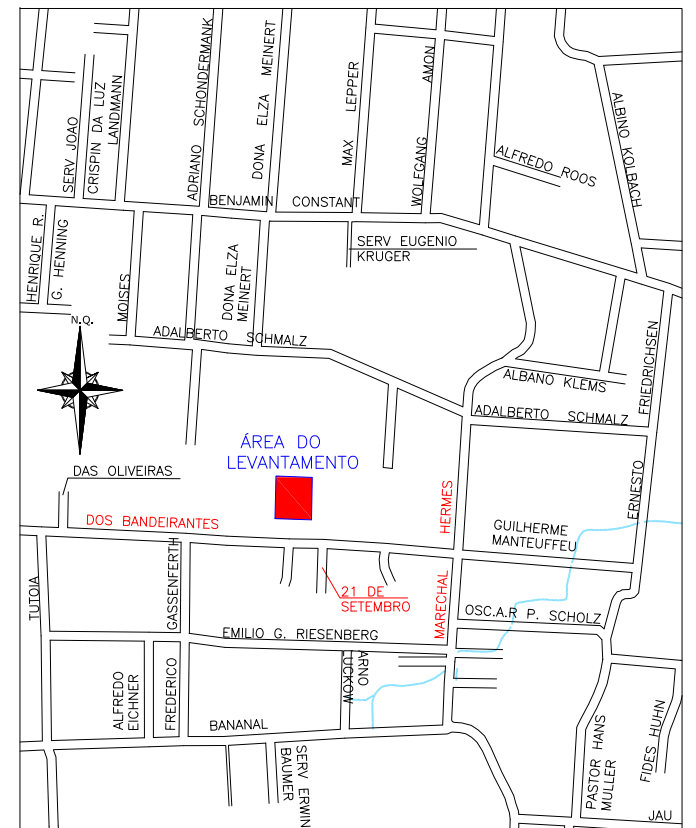






LOCALIZAÇÃO:






APROVAÇÕES:


LEGENDA:

- | | |
|---|------------------------------|
|  | MURO DE ALVENARIA |
|  | MEIO FIO EXISTENTE |
|  | PROJEÇÃO TERRENO P.M.J. |
|  | MURO À REMOVER E RECONSTRUIR |
|  | CASA DE ALVENARIA |

- | | |
|---|-------------------|
|  | TALUDE EXISTENTE |
|  | TALUDE PROJETADO |
|  | VEGETAÇÃO |
|  | ASFALTO EXISTENTE |

-  ÁREA DE DESMATAMENTO E LIMPEZA
 CURVAS DE NÍVEL-PROJETO
 POSTE DE CONCRETO

- ÁREA DE DESMATAMENTO
E LIMPEZA

-  CURVAS DE NIVEL-PROJETO
POSTE DE CONCRETO

- POSTE DE CONCRETO

B	MAR/2012	THIAGO P.	INSERÇÃO DOS PONTOS DE LOCAÇÃO	DOUGLAS	VANDER
A	MAR/2012	THIAGO P.	APRESENTAÇÃO INICIAL	DOUGLAS	VANDER
REV.	DATA	ELABORAÇÃO	MODIFICAÇÃO	VERIFICAÇÃO	COORDENAÇÃO

NOTAS:

- 01 - LEVANTAMENTO TOPOGRÁFICO PLANIALTIMÉTRICO GEORREFERENCIADO AO DATUM SIRGAS2000 PROJEÇÃO UTM-SUL MK 51°W.
- 02 - COTA REFERENCIADA NOS MARCOS MR-21 E VT-01 DA REDE ALTIMÉTRICA DA PREFEITURA MUNICIPAL DE JOINVILLE.
- 03 - OS VOLUMES CALCULADOS SÃO GEOMÉTRICOS (SEM EMPOLAMENTO).
- 04 - TODOS OS TALUDES E BANQUETAS DEVERÃO SER PROTEGIDOS COM ENLEIVAMENTO.
- 05 - ESTE DESENHO CONTEM INFORMAÇÕES ESPECÍFICAS À FINALIDADE QUE SE PROPÕE E NÃO DEVE SER UTILIZADO PARA OUTROS FINS SEM CONSULTAR O RESP. TÉCNICO.

ELABORAÇÃO:



CONTRATANTE:

MUNICÍPIO DE JOINVILLE



PROJETO:	
----------	--

PROJETO EXECUTIVO PARA RECUPERAÇÃO DE ENCOSTAS
RUA DOS BANDEIRANTES

LOCAL/TRECHO: RUA DOS BANDEIRANTES – BAIRRO GLÓRIA
CEP: 89.217-230 – MUNICÍPIO DE JOINVILLE / SC

CONTEÚDO:
PROJETO DE TERRAPLENAGEM
PLANTA DE INTERFERÊNCIAS

ATA: MARCO/2012

SCALA: 1:500

CODIFICAÇÃO:	TRP-08911-01-01-B
--------------	-------------------



EXTENSÃO/ÁREA:	-
----------------	---

RANCHA: 07/08

RESPONSÁVEL (CONTRATANTE):
MUNICÍPIO DE JOINVILLE

RESPONSÁVEL TÉCNICO (AZIMUTE):
ENG. ANTÔNIO CARLOS RAMUSKI
CREA SC: 026.930-7

2.2 - Projeto de Drenagem Pluvial

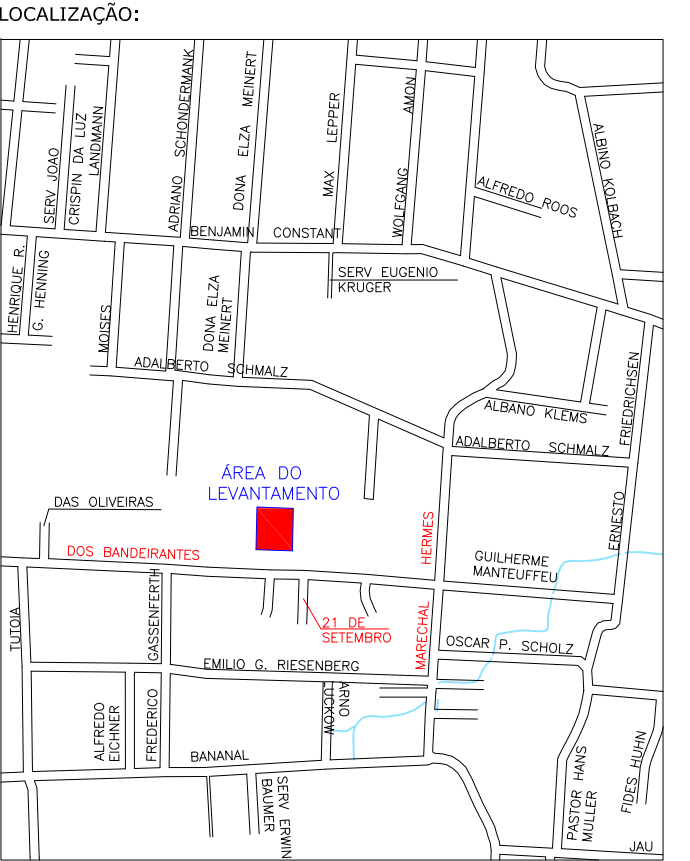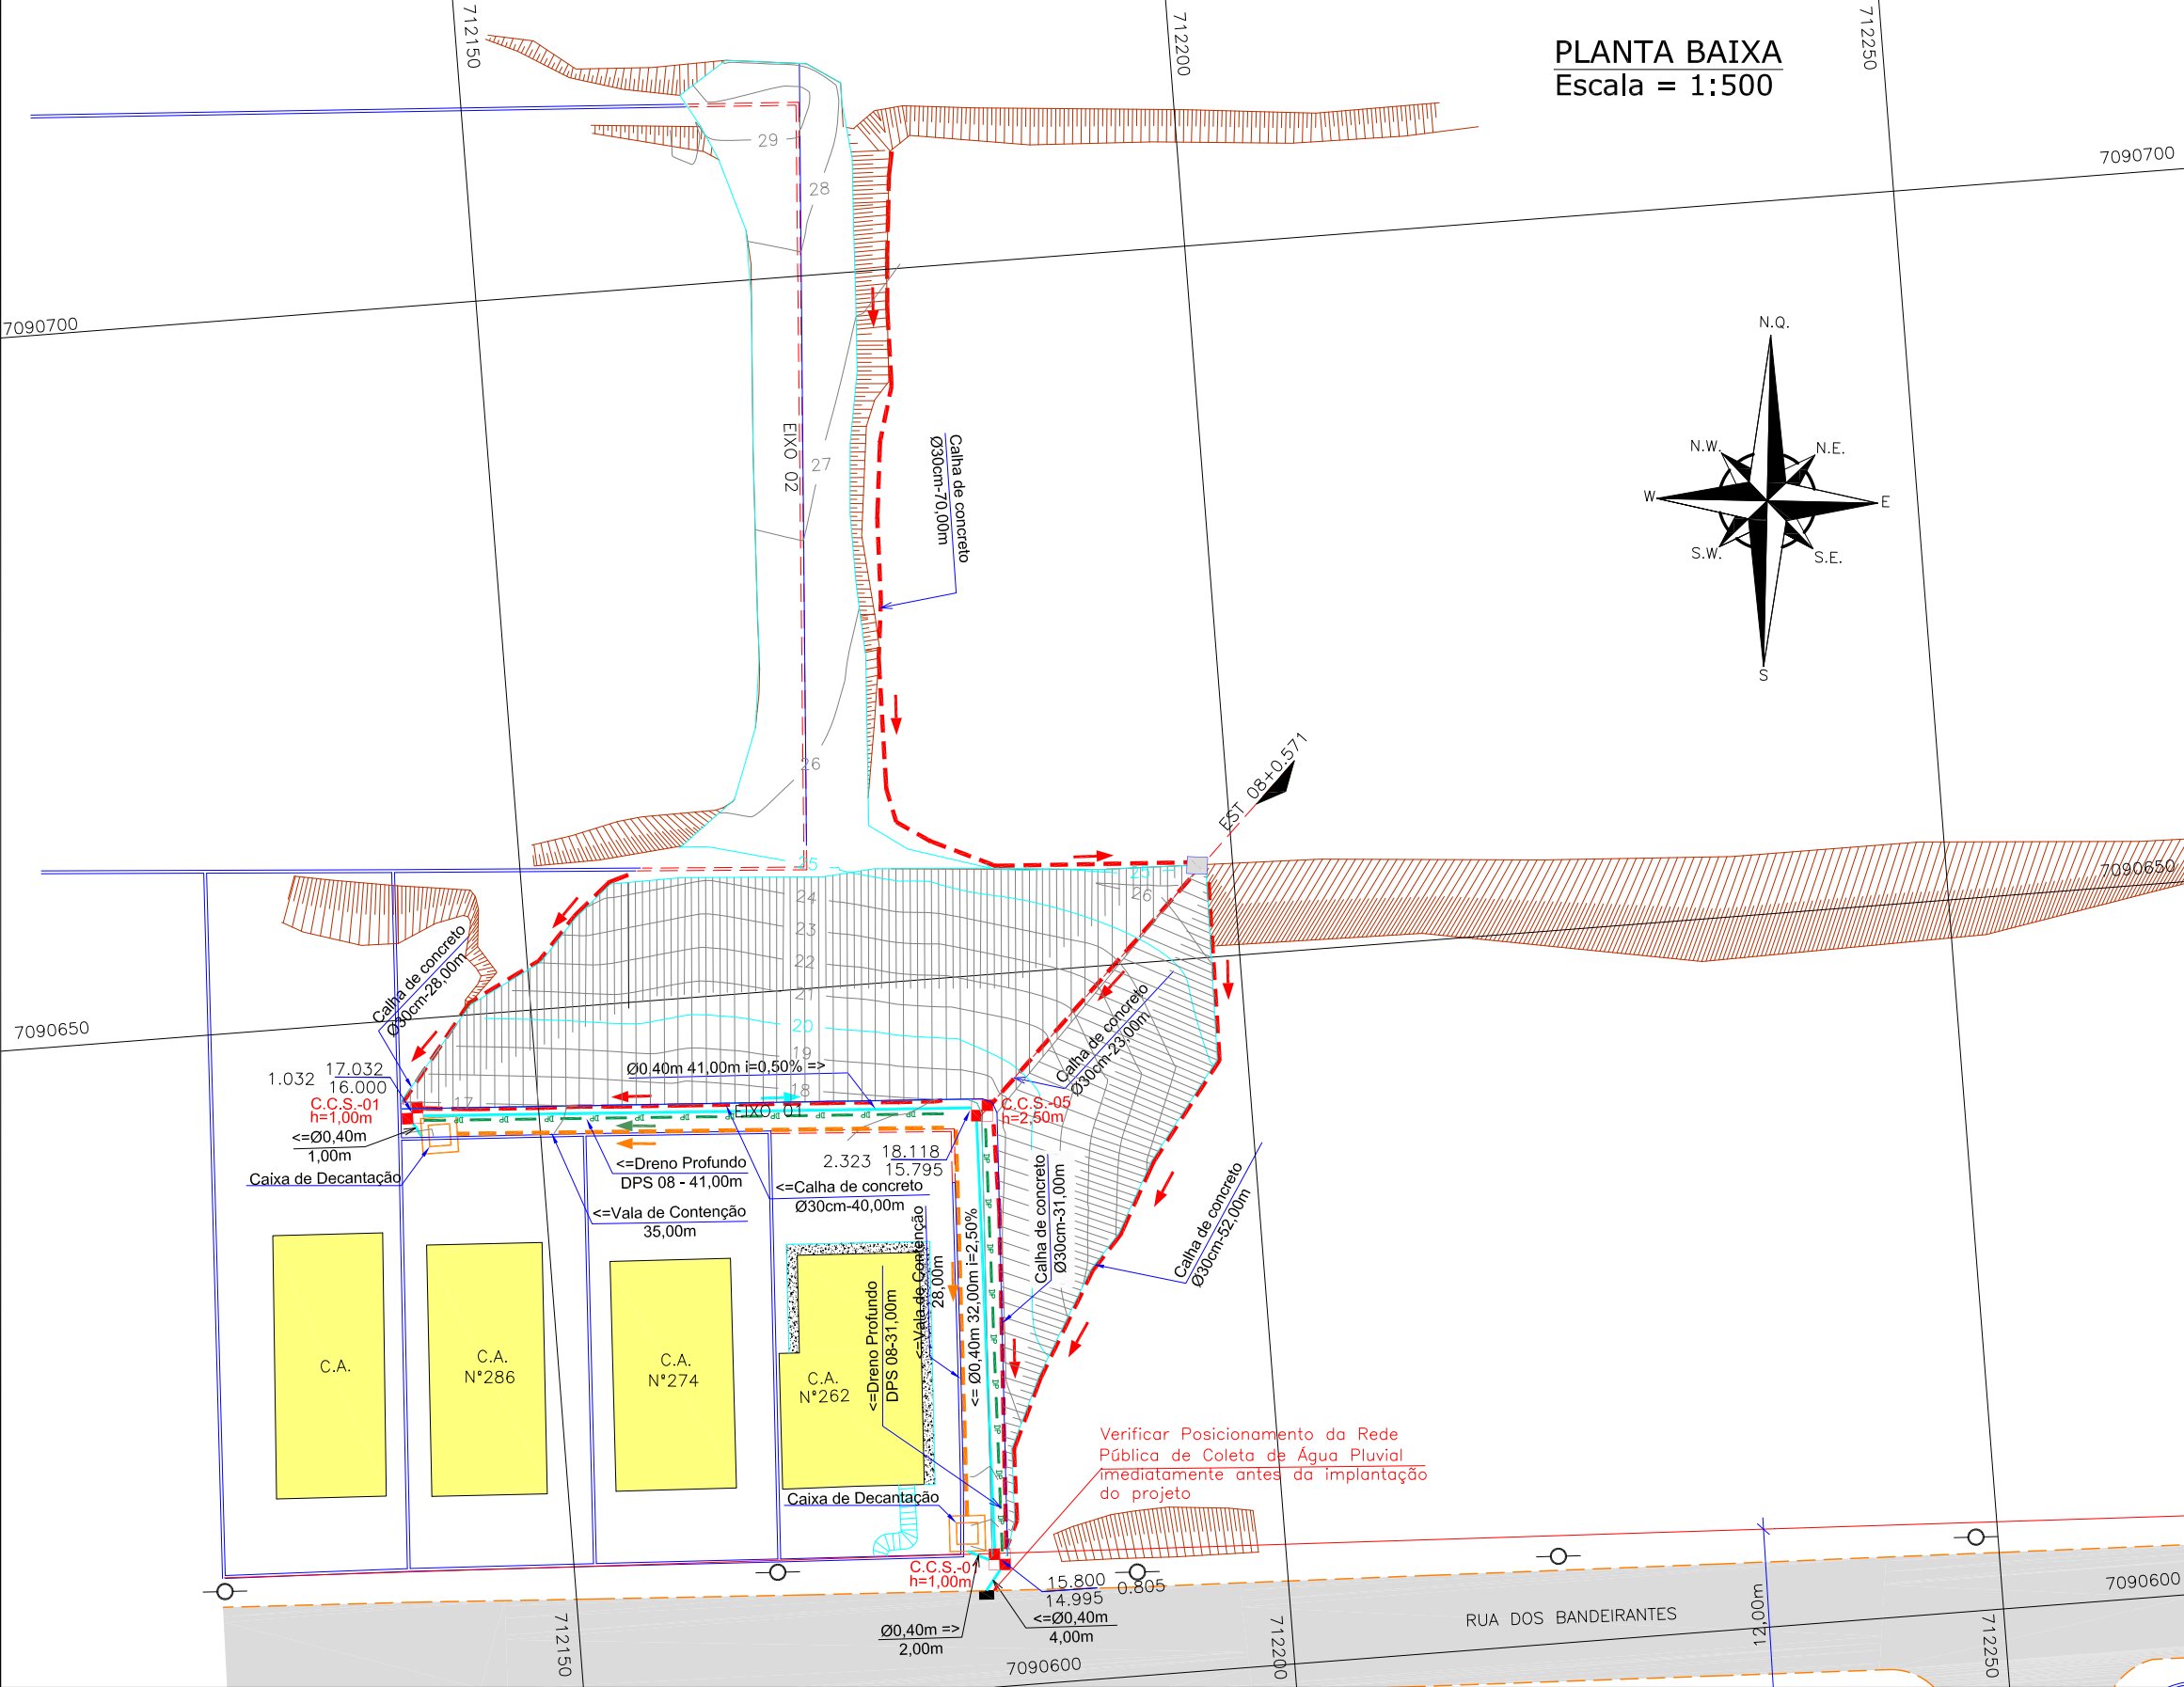

APROVAÇÕES:

LEGENDA:

	MURO DE ALVENARIA		CAIXA DE DECANTAÇÃO
	MEIO FIO EXISTENTE		VALA DE CONTENÇÃO
	MURO A REMOVER, A CONSTRUIR		CAIHA CIRCULAR DE CONCRETO Ø40cm
	CASA DE ALVENARIA		DRENO LONG. PROFUNDO P/ CORTE EM SOLO - DPS
	PONTOS DE NÍVEL		CAIXA COLETOIRA DE SARJETA PROJETADA - CCS
	BOCA DE LOBO EXISTENTE		TUBULAÇÃO PROJETADA
	CRISTA PE		CAIXA DE AMORTECIMENTO (PROJ)
	CRISTA PC		
	TALUDE EXISTENTE		
	TALUDE PROJETADO		
	ASFALTO EXISTENTE		
	POSTE DE CONCRETO		
	CURVAS DE NÍVEL-PROJETO		

A	MAR/2012	LUCIANA D.	APRESENTAÇÃO INICIAL	VANDER	VANDER
REV.	DATA	ELABORAÇÃO	MODIFICAÇÃO	VERIFICAÇÃO	COORDENAÇÃO
NOTAS:					
01 - LEVANTAMENTO TOPOGRAFICO PLANIALTIMÉTRICO GEORREFERENCIADO AO DATUM SIRGAS2000 PROJEÇÃO UTM-SUL MC 51°W;					
02 - COTA REFERENCIADA NOS MARCOS MR-21 E VT-01 DA REDE ALTIMÉTRICA DA PREFEITURA MUNICIPAL DE JOINVILLE;					
03 - VERIFICAR POSICIONAMENTO, DIÂMETRO E PROFUNDIDADE DA TUBULAÇÃO ANTES DA IMPLANTAÇÃO DO PROJETO;					
04 - A CAIXA DE DECANTAÇÃO E A VALA DE CONTENÇÃO E CARREAMENTO SERÃO EXECUTADAS SEM REVESTIMENTO (EM TERRA APARENTE), SENDO UTILIZADAS SOMENTE DURANTE A EXECUÇÃO DA OBRA DE TERRAPLENAGEM;					
05 - ESTE DESENHO CONTÉM INFORMAÇÕES ESPECÍFICAS À FINALIDADE QUE SE PROPÕE E NÃO DEVE SER UTILIZADO PARA OUTROS FINS SEM CONSULTAR O RESP. TÉCNICO.					

ELABORAÇÃO: **AZIMUTE** CONSULTORIA E PROJETOS DE ENGENHARIA www.azimute.eng.br (47) 3473-6777

CONTRATANTE: **MUNICÍPIO DE JOINVILLE**

PROJETO: **PROJETO EXECUTIVO PARA RECUPERAÇÃO DE ENCOSTAS RUA DOS BANDEIRANTES**


LOCAL/TRECHO: RUA DOS BANDEIRANTES - BAIRRO GLÓRIA CEP: 89.217-230 - MUNICÍPIO DE JOINVILLE / SC



CONTEÚDO: PROJETO DE DRENAGEM PLANTA BAIXA	DATA: MARÇO/2012
CODIFICAÇÃO: DRE-08911-01-01-A	ESCALA: 1:500
EXTENSÃO/ÁREA: -	PRANCHA: 01/05

RESPONSÁVEL (CONTRATANTE): MUNICÍPIO DE JOINVILLE


RESPONSÁVEL TÉCNICO (AZIMUTE): ENG. ANTÔNIO CARLOS RAMUSKI CREA SC: 026.930-7

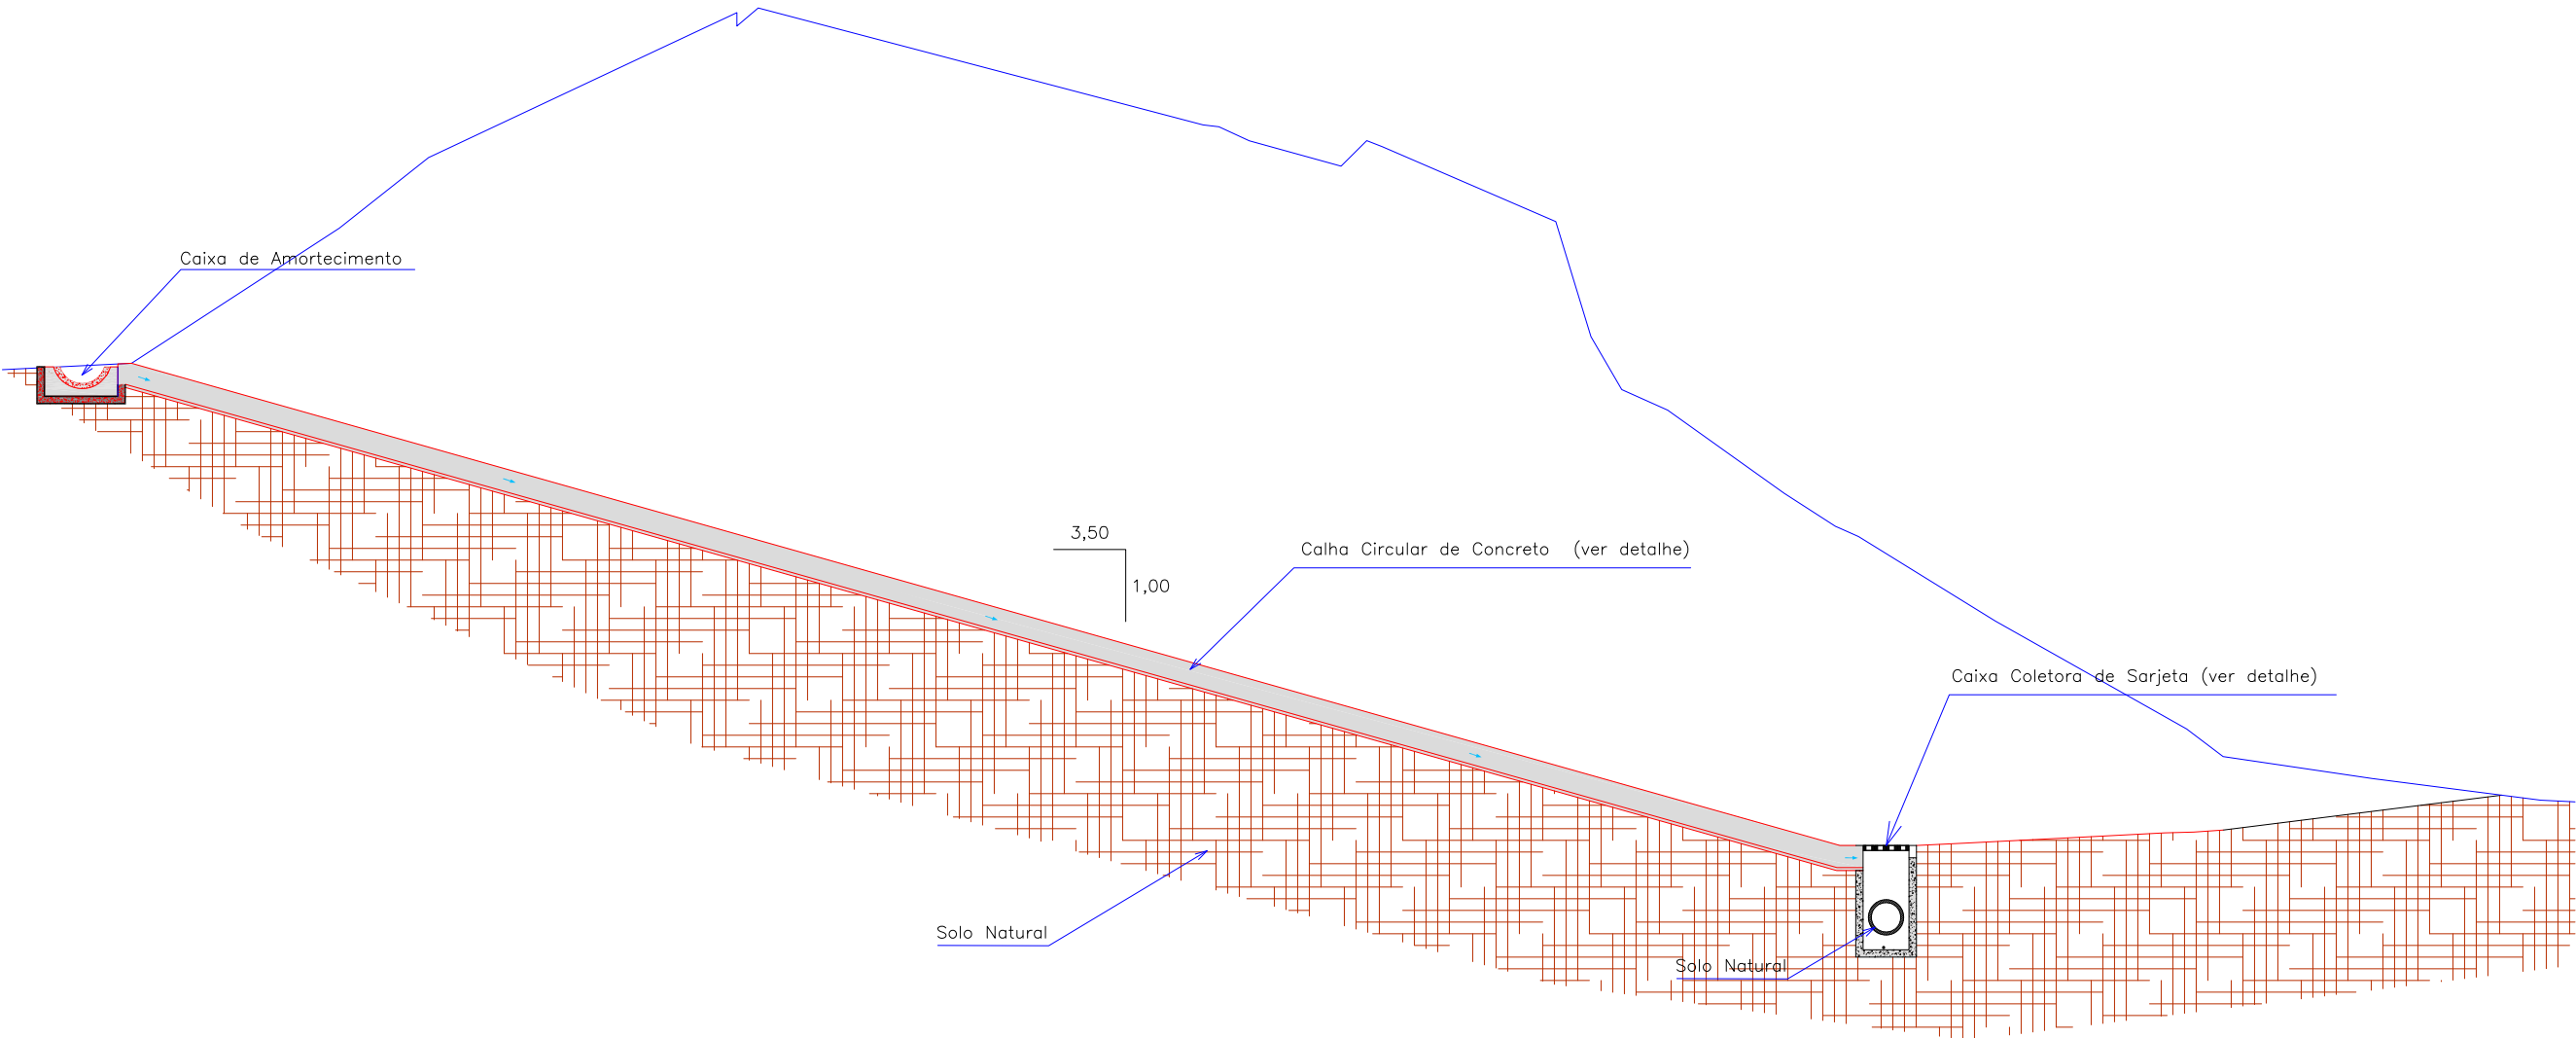SEÇÃO TRANSVERSAL - Estaca de Referência 08+0.571
Escala = 1:100



					<div>ELABORAÇÃO:</div> <div><div></div><div>CONSULTORIA E PROJETOS DE ENGENHARIA www.azimute.eng.br (47) 3473-6777</div></div>		<div>CONTRATANTE:</div> <div>MUNICÍPIO DE JOINVILLE</div> <div></div>			
A	MAR/2012	LUCIANA D.	APRESENTAÇÃO INICIAL	VANDER	VANDER					
REV.	DATA	ELABORAÇÃO	MODIFICAÇÃO	VERIFICAÇÃO	COORDENAÇÃO					
NOTAS:						PROJETO: PROJETO EXECUTIVO PARA RECUPERAÇÃO DE ENCOSTAS RUA DOS BANDEIRANTES				
01 – LEVANTAMENTO TOPOGRAFICO PLANIALTIMÉTRICO GEORREFERENCIADO AO DATUM SIRGAS2000 PROJEÇÃO UTM-SUL MC 51°W;						LOCAL/TRECHO: RUA DOS BANDEIRANTES – BAIRRO GLÓRIA CEP: 89.217-230 – MUNICÍPIO DE JOINVILLE / SC				
02 – COTA REFERENCIADA NOS MARCOS MR-21 E VT-01 DA REDE ALTIMÉTRICA DA PREFEITURA MUNICIPAL DE JOINVILLE;						CONTEÚDO: PROJETO DE DRENAGEM SEÇÃO TRANSVERSAL			DATA:	MARÇO/2012
03 – VERIFICAR POSICIONAMENTO, DIÂMETRO E PROFUNDIDADE DA TUBULAÇÃO ANTES DA IMPLANTAÇÃO DO PROJETO;									ESCALA:	1:500
04 – ESTE DESENHO CONTÉM INFORMAÇÕES ESPECÍFICAS À FINALIDADE QUE SE PROPÕE E NÃO DEVE SER UTILIZADO PARA OUTROS FINS SEM CONSULTAR O RESP. TÉCNICO.						CODIFICAÇÃO: DRE-08911-01-01-A		EXTENSÃO/ÁREA: -	PRANCHA:	02/05
RESPONSÁVEL (CONTRATANTE): MUNICÍPIO DE JOINVILLE						RESPONSÁVEL TÉCNICO (AZIMUTE): ENG. ANTÔNIO CARLOS RAMUSKI CREA SC: 026.930-7				

CAIXA COLETORA DE SARJETA (CCS) COM GRELHA DE CONCRETO (TCC-01)

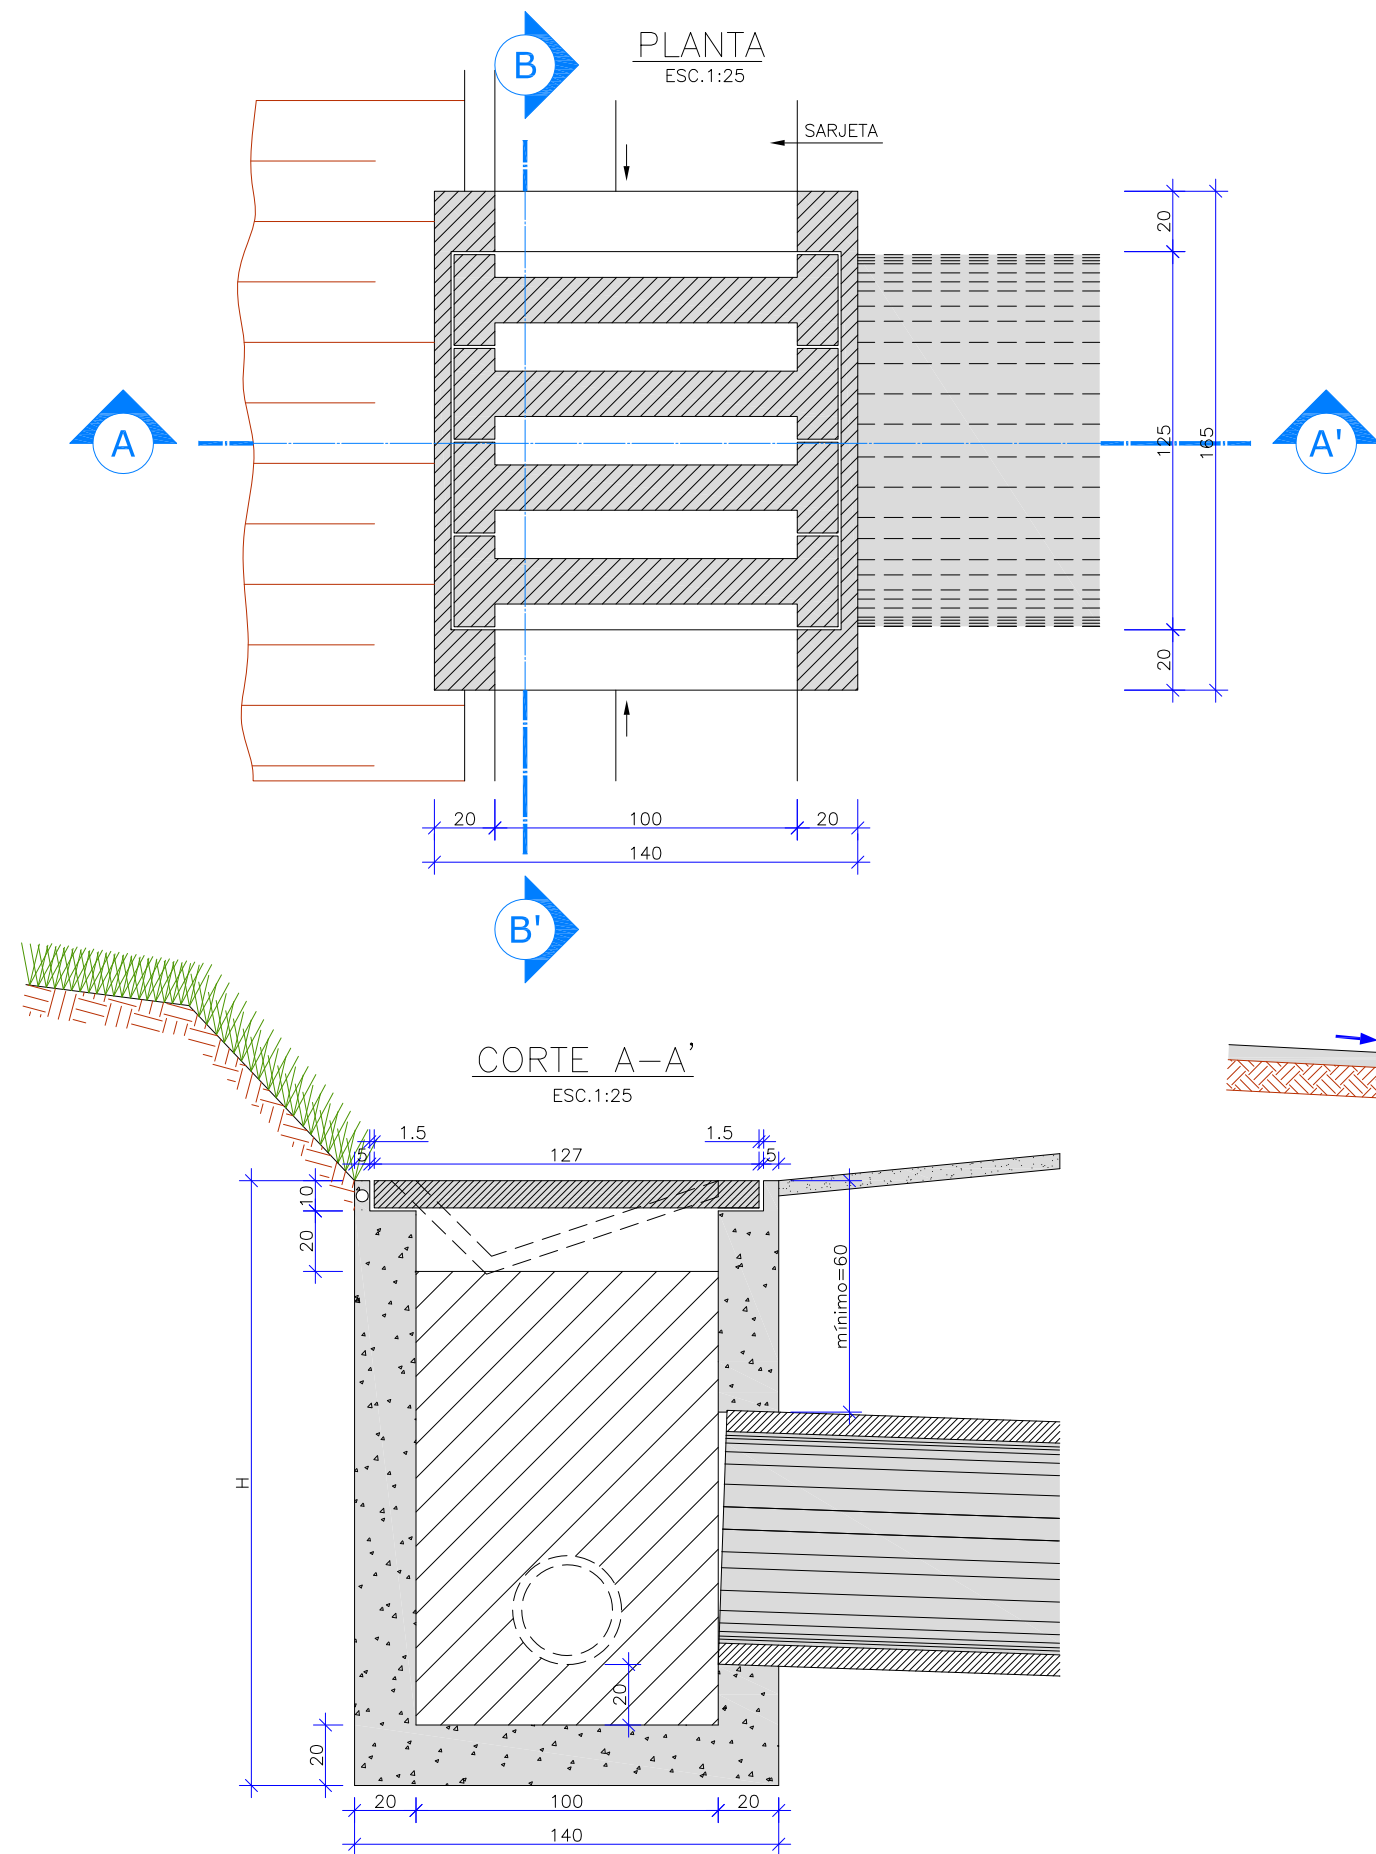

NERVURAS

ESC. 1:20

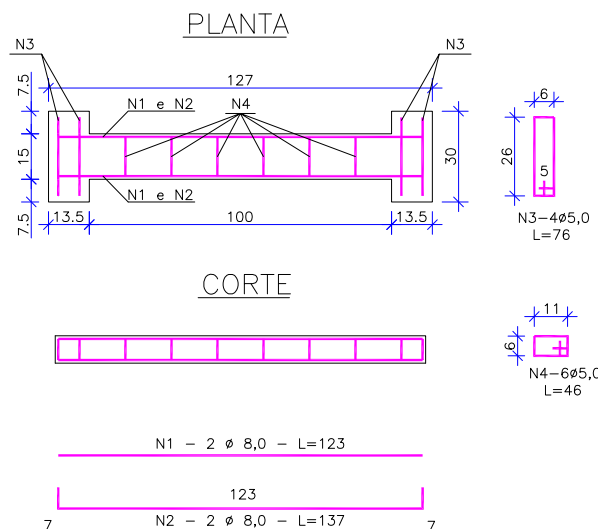


TABELA DA ARMADURA

AÇO CA 50				
N	DIÂMETRO (mm)	COMPRIMENTO (m)	PESO UNITÁRIO (kg)	PESO TOTAL (kg)
1	8,00	2,46	0,40	0,99
2	8,00	2,74	0,40	1,10
3	5,00	3,04	0,16	0,49
4	5,00	2,76	0,16	0,44
TOTAL				3,02

QUANTIDADES UNITÁRIAS (4 NERVURAS)		
TCC 01		
CONCRETO fck ≥ 15 MPa	m³	0,092
AÇO CA 50	kg	12,08
FÔRMAS	m²	1,38

QUANTIDADES UNITÁRIAS (CAIXA)				
CONCRETO fck ≥ 11 MPa (m³)				
H (m)	φ = 60	φ = 80	φ = 100	φ = 120
2,0	2,200/CCS01	2,100/CCS02	2,000/CCS03	1,900/CCS04
2,5	2,750/CCS05	2,650/CCS06	2,550/CCS07	2,450/CCS08
3,0	3,300/CCS09	3,200/CCS10	3,100/CCS11	3,000/CCS12
3,5	3,850/CCS13	3,750/CCS14	3,650/CCS15	3,550/CCS16
4,0	4,400/CCS17	4,300/CCS18	4,200/CCS19	4,100/CCS20
H (m)	CÓDIGO	FÔRMAS (m²)	ESCAVAÇÃO (m³)	APILOAMENTO (m³)
2,0	CCS01aCCS04	20,30	15,00	5,00
2,5	CCS05aCCS08	25,60	19,00	6,00
3,0	CCS09aCCS12	30,90	23,00	7,00
3,5	CCS13aCCS16	36,20	26,00	8,00
4,0	CCS17aCCS20	41,50	30,00	9,00

OBSERVAÇÕES

- DIMENSÕES EM cm;
- O DISPOSITIVO PODERÁ, OPCIONALMENTE, RECEBER A DESCARGA DE DRENOS RASOS OU PROFUNDOS;
- O DISPOSITIVO APLICA-SE A QUALQUER TIPO DE SARJEA ESPECIFICADA, INCLUSIVE ÀS DE CANTEIRO CENTRAL. AJUSTAR, NA OBRA, A CONEXÃO DA SARJETA À CAIXA.


ELABORAÇÃO:				CONTRATANTE:	
AZIMUTE				MUNICÍPIO DE JOINVILLE	
CONSULTORIA E PROJETOS DE ENGENHARIA				PROJETO:	
www.azimute.eng.br (47) 3473-6777				PROJETO EXECUTIVO PARA RECUPERAÇÃO DE ENCOSTAS	
RUA DOS BANDEIRANTES				RUA DOS BANDEIRANTES	
LOCAL/TRECHO: RUA DOS BANDEIRANTES - BAIRRO GLÓRIA				DATA: MARÇO/2012	
CEP: 89.217-230 - MUNICÍPIO DE JOINVILLE / SC				ESCALA: 1:500	
CONTEÚDO:				PRANCHA: 03/05	
PROJETO DE DRENAGEM				RESPONSÁVEL TÉCNICO (AZIMUTE):	
DETALHES				ENG. ANTÔNIO CARLOS RAMUSKI	
CODIFICAÇÃO: DRE-08911-01-01-A				CREA SC: 026.930-7	
RESPONSÁVEL (CONTRATANTE):				MUNICÍPIO DE JOINVILLE	

REV.	DATA	ELABORAÇÃO	MODIFICAÇÃO	VERIFICAÇÃO	COORDENAÇÃO
A	MAR/2012	LUCIANA D.	APRESENTAÇÃO INICIAL	VANDER	VANDER

NOTAS:


- LEVANTAMENTO TOPOGRÁFICO PLANIALTIMÉTRICO GEORREFERENCIADO AO DATUM SIRGAS2000 PROJEÇÃO UTM-SUL MC 51°W;
- COTA REFERENCIADA NOS MARCOS MR-21 E VT-01 DA REDE ALTIMÉTRICA DA PREFEITURA MUNICIPAL DE JOINVILLE;
- VERIFICAR POSICIONAMENTO, DIÂMETRO E PROFUNDIDADE DA TUBULAÇÃO ANTES DA IMPLANTAÇÃO DO PROJETO;
- ESTE DESENHO CONTÉM INFORMAÇÕES ESPECÍFICAS À FINALIDADE QUE SE PROPÕE E NÃO DEVE SER UTILIZADO PARA OUTROS FINS SEM CONSULTAR O RESP. TÉCNICO.

ASSENTAMENTO DE TUBOS SOBRE
LASTRO DE BRITA

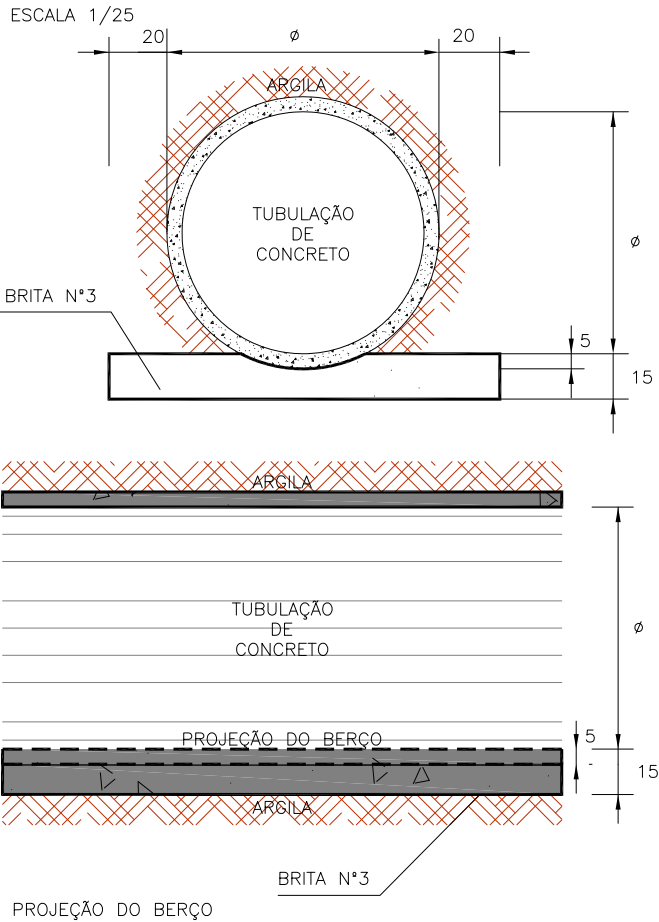


CAIXA DE AMORTECIMENTO

ESC 1:25

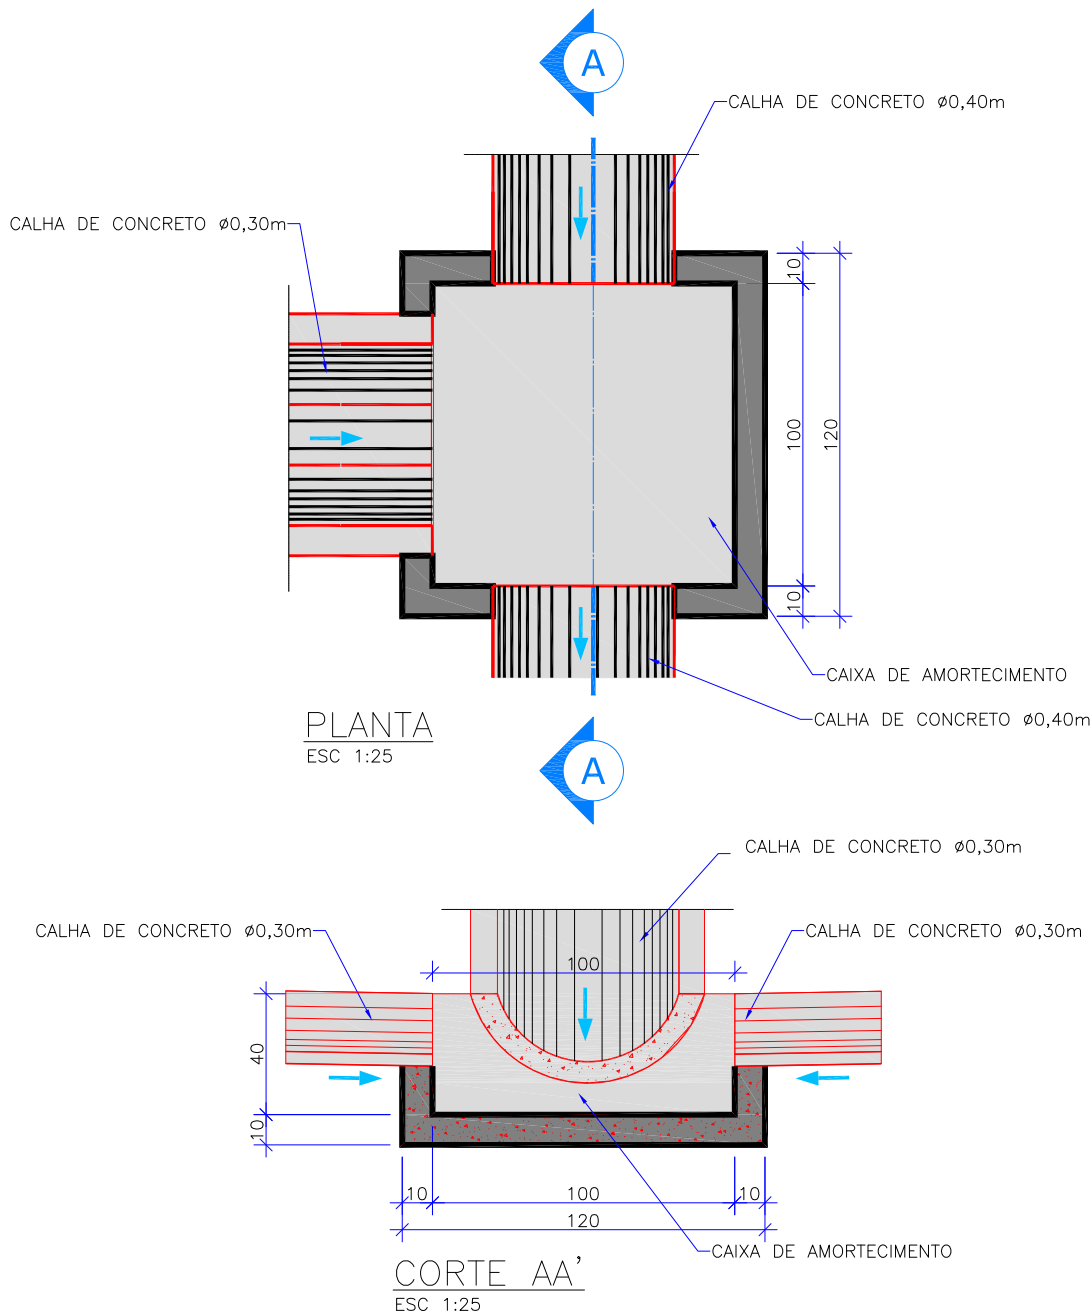

DPS-08 DRENO PROFUNDO PARA CORTE EM SOLO

Escala 1:25

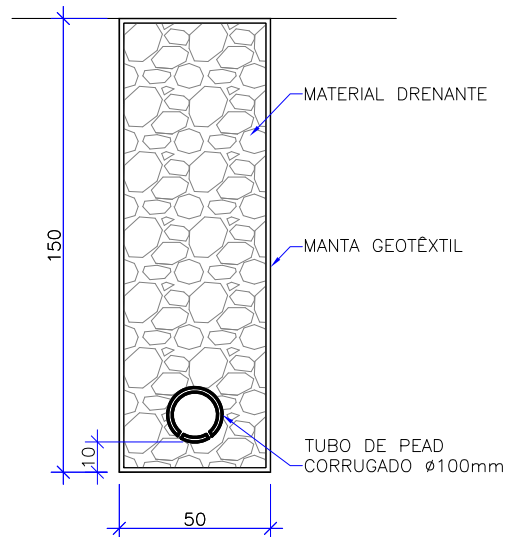

OBSERVAÇÕES:
01 - DIMENSÕES EM cm.

CONSUMOS MÉDIOS


DISCRIMINAÇÃO	UD	DPS08
ESCAVAÇÃO CLASSIFICADA	m³/m	0,75
MATERIAL FILTRANTE	m³/m	—
MATERIAL DRENANTE	m³/m	0,69
MATERIAL DE PROTEÇÃO	m³/m	—
SELO DE ARGILA	m³/m	—
TUBO DE PVC FURADO $\varnothing 15\text{cm}$	m/m	—
TUBO DE CONCRETO OU PEAD CORRUGADO	m/m	1,00
MANTA GEOTÊXTIL	m²/m	4,30
FORMA DE MADEIRA	m²/m	—

OBSERVAÇÕES:

- 1 - DIMENSÕES EM cm.
- 2 - O PROJETISTA DEFINIRÁ A GRANULOMETRIA DOS MATERIAIS GRANULARES A UTILIZAR E A POSIÇÃO DO DRENO EM SEÇÃO TRANSVERSAL.

ASSENTAMENTO DE CALHAS (TIPO MEIO TUBO)


ESCALA 1/25

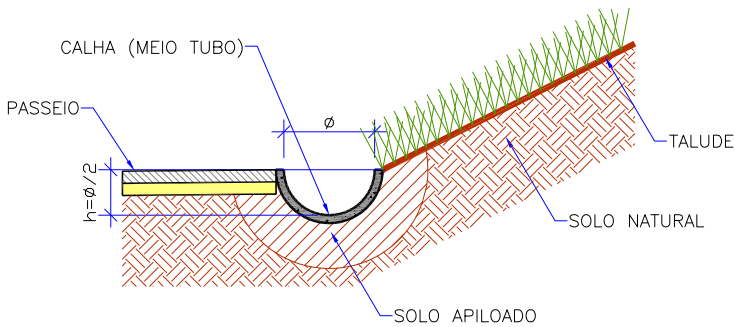





ELABORAÇÃO: AZIMUTE					CONTRATANTE:	
CONSULTORIA E PROJETOS DE ENGENHARIA www.azimute.eng.br (47) 3473-6777					MUNICÍPIO DE JOINVILLE	
PROJETO: PROJETO EXECUTIVO PARA RECUPERAÇÃO DE ENCOSTAS RUA DOS BANDEIRANTES					LOCAL/TRECHO: RUA DOS BANDEIRANTES - BAIRRO GLÓRIA CEP: 89.217-230 - MUNICÍPIO DE JOINVILLE / SC	
CONTEÚDO: PROJETO DE DRENAGEM					DATA: MARÇO/2012	
DETALHES					ESCALA: 1:500	
CODIFICAÇÃO: DRE-08911-01-01-A					PRANCHA: 04/05	
RESPONSÁVEL (CONTRATANTE): MUNICÍPIO DE JOINVILLE					RESPONSÁVEL TÉCNICO (AZIMUTE): ENG. ANTÔNIO CARLOS RAMUSKI CREA SC: 026.930-7	

3.0 - PROJETOS - RUA SOUZA LOBO

3.1 - Projeto de Terraplenagem

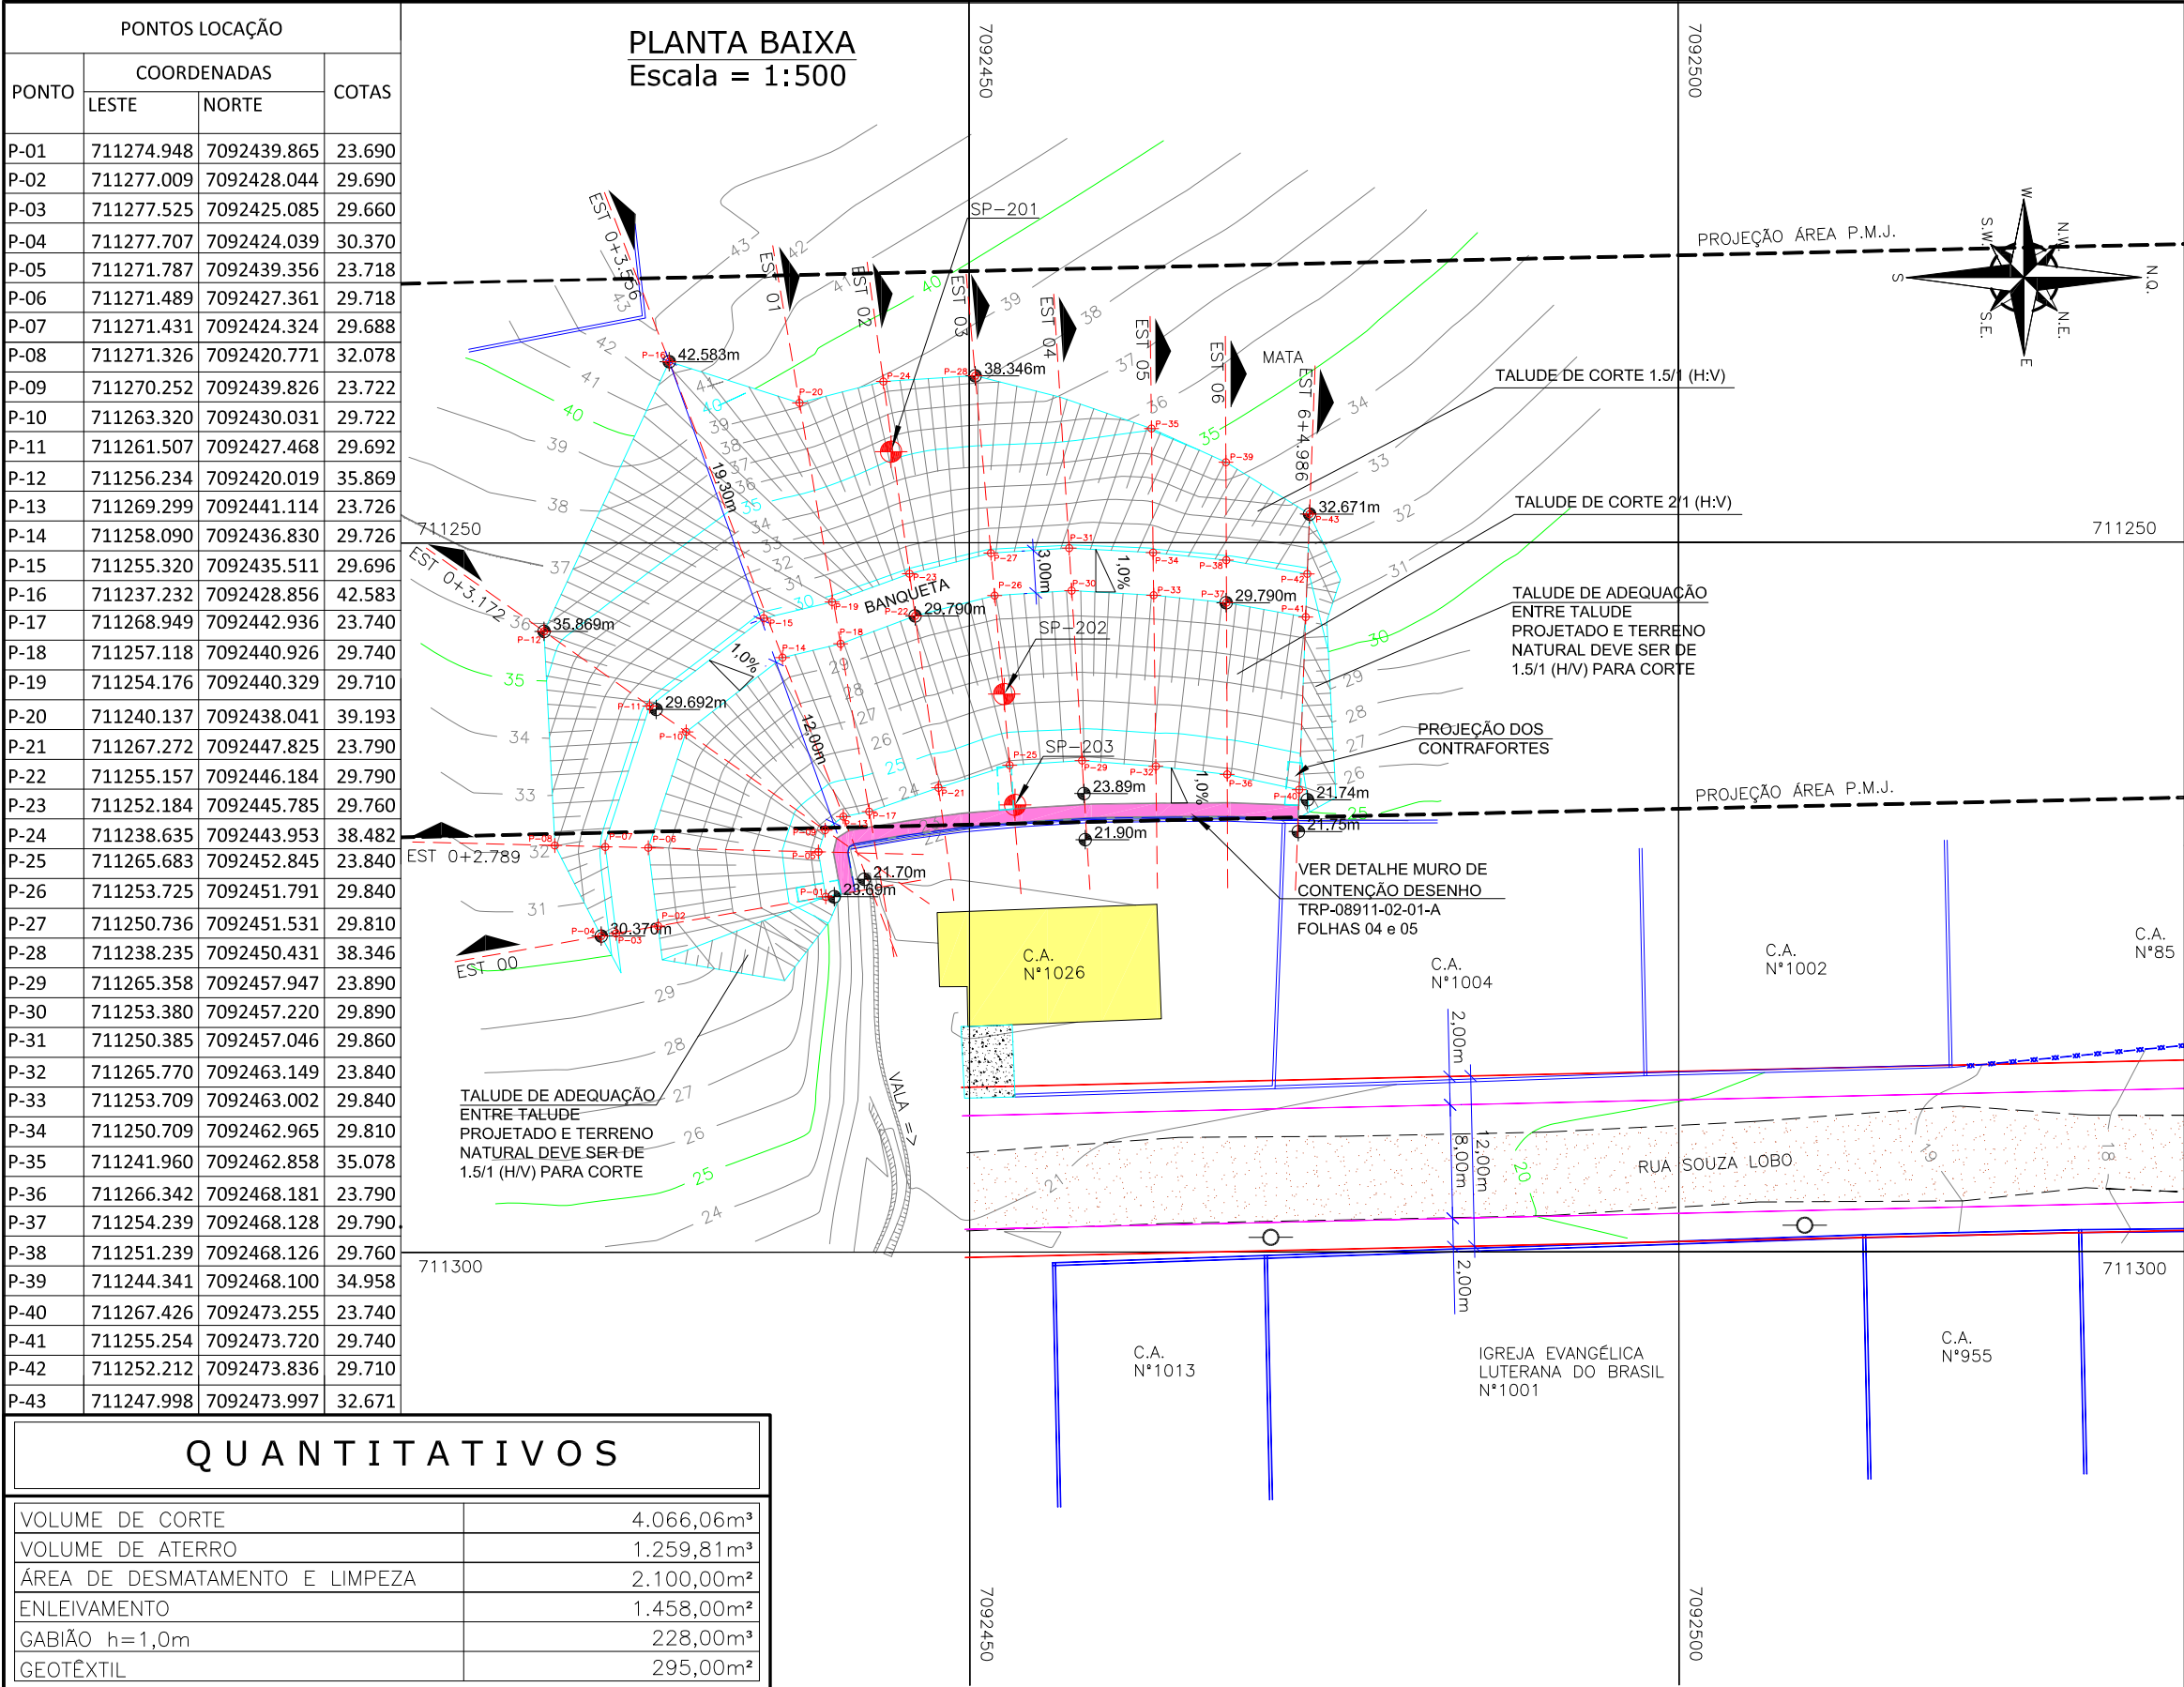

SEÇÕES TRANSVERSAIS
Escala = 1:200

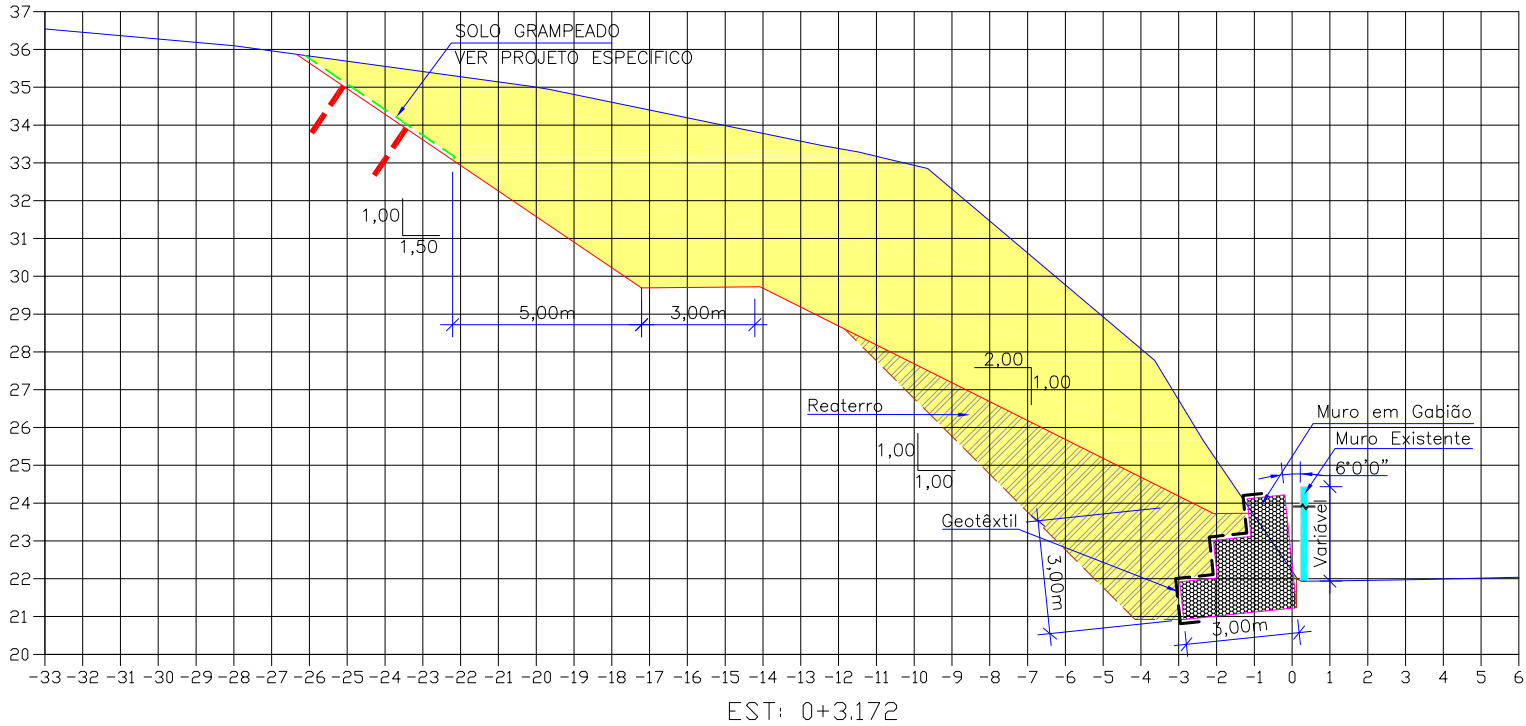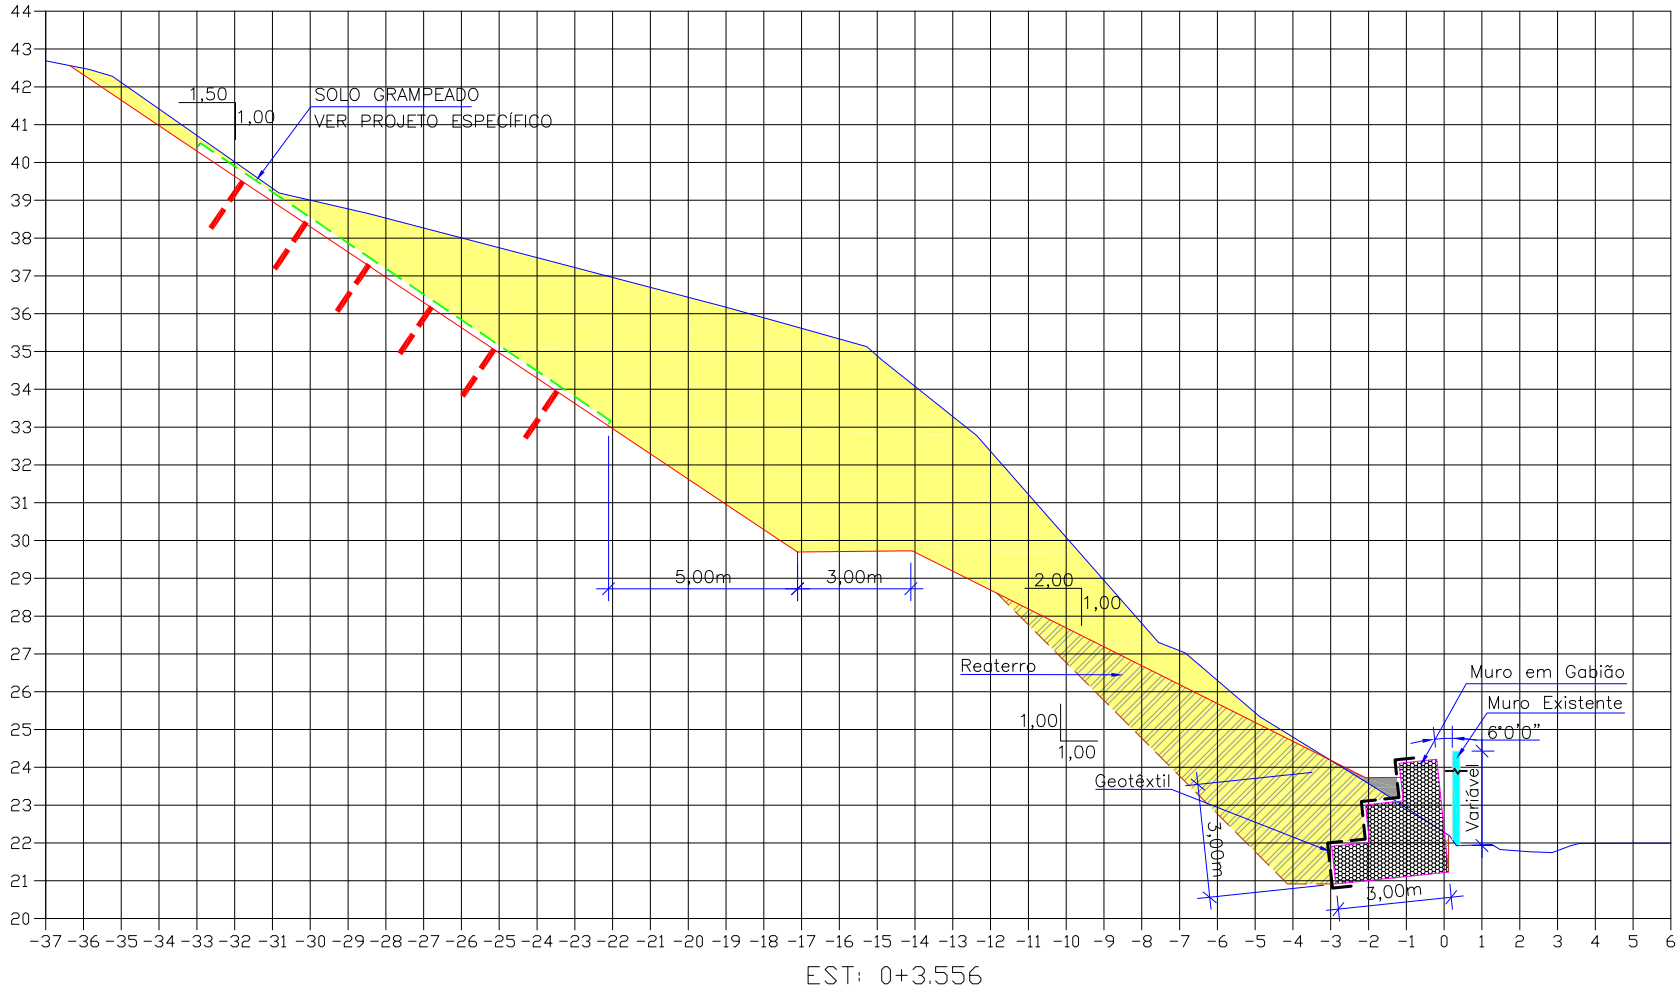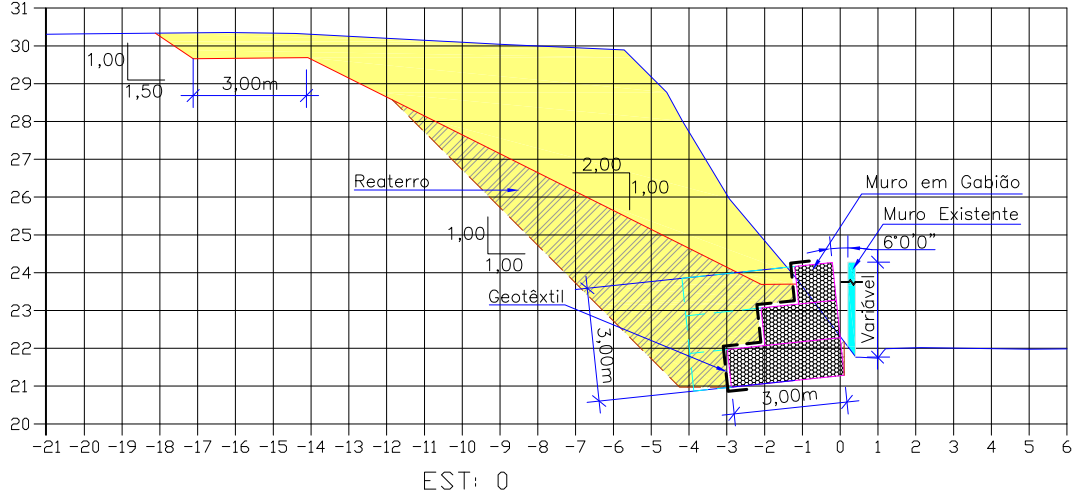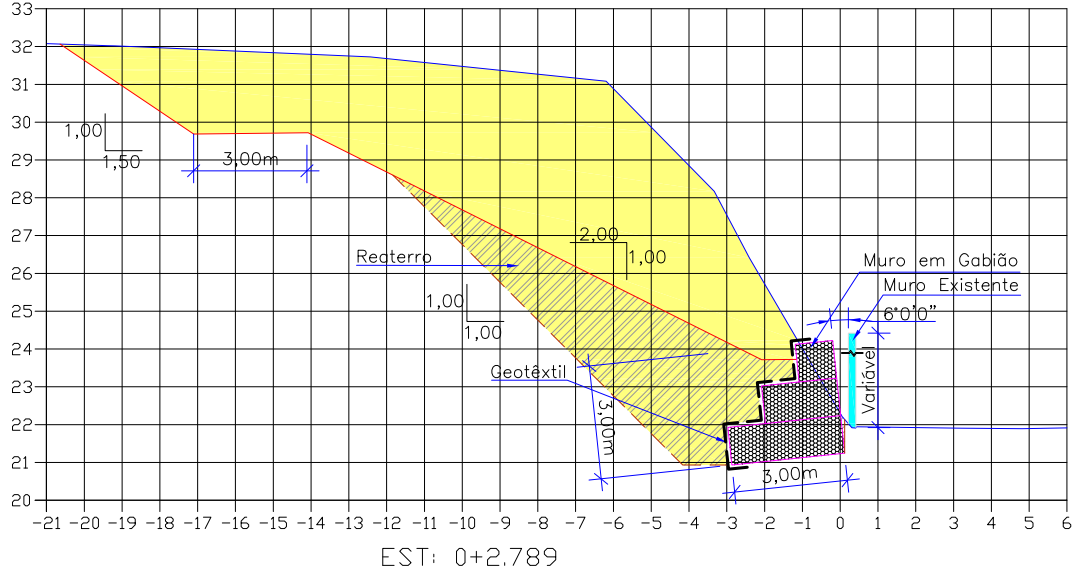





LEGENDA:

- GREIDE PRIMITIVO (EXISTENTE)
- GREIDE DE TERRAPLENAGEM
- ÁREA DE CORTE
- ÁREA DE ATERRO
- ÁREA DE REATERRO
- MURO DE GABIÃO

B	MAR/2012	THIAGO P.	INSERÇÃO DOS PONTOS DE LOCAÇÃO	VANDER	VANDER
A	MAR/2012	THIAGO P.	APRESENTAÇÃO INICIAL	VANDER	VANDER
REV.	DATA	ELABORAÇÃO	MODIFICAÇÃO	VERIFICAÇÃO	COORDENAÇÃO
NOTAS:					
01 - LEVANTAMENTO TOPOGRÁFICO PLANIALTIMÉTRICO GEORREFERENCIADO AO DATUM SIRGAS2000 PROJEÇÃO UTM-SUL MC 51°W.					
02 - AS ALTITUDES ORTOMÉTRICAS FORAM INTERPOLADAS NO MODELO GEOIDAL MAPGE02004 PERTENCENTE AO IBGE.					
03 - OS VOLUMES CALCULADOS SÃO GEOMÉTRICOS (SEM EMPOLAMENTO).					
04 - EM TODOS OS TALUDES E BANQUETAS DEVERÁ SER EXECUTADA PROTEÇÃO VEGETAL COM ENLEIVAMENTO.					
05 - O ESPAÇO VAZIO ENTRE O MURO DE CONCRETO EXISTENTE E O MURO DE GABIÕES DEVERÁ SER PREENCHIDO COM MATERIAL DRENANTE.					
05 - ESTE DESENHO CONTÉM INFORMAÇÕES ESPECÍFICAS A FINALIDADE QUE SE PROPÕE E NÃO DEVE SER UTILIZADO PARA OUTROS FINS SEM CONSULTAR O RESP. TÉCNICO.					

ELABORAÇÃO:		CONTRATANTE:	
AZIMUTE		MUNICÍPIO DE JOINVILLE	
CONSULTORIA E PROJETOS DE ENGENHARIA www.azimute.eng.br (47) 3473-6777		PROJETO: PROJETO EXECUTIVO PARA RECUPERAÇÃO DE ENCOSTAS RUA SOUZA LOBO	
LOCAL/TRECHO: RUA SOUZA LOBO - BAIRRO COSTA E SILVA CEP: 89.220-340 - MUNICÍPIO DE JOINVILLE / SC		DATA: MARÇO/2012	
CONTEÚDO: PROJETO DE TERRAPLENAGEM SEÇÕES TRANSVERSAIS		ESCALA: 1:200	
CODIFICAÇÃO: TRP-08911-02-01-B		PRANCHA: 02/08	
RESPONSÁVEL (CONTRATANTE): MUNICÍPIO DE JOINVILLE		RESPONSÁVEL TÉCNICO (AZIMUTE): ENG. ANTÔNIO CARLOS RAMUSKI CREA SC: 026.930-7	

SEÇÕES TRANSVERSAIS
Escala = 1:200

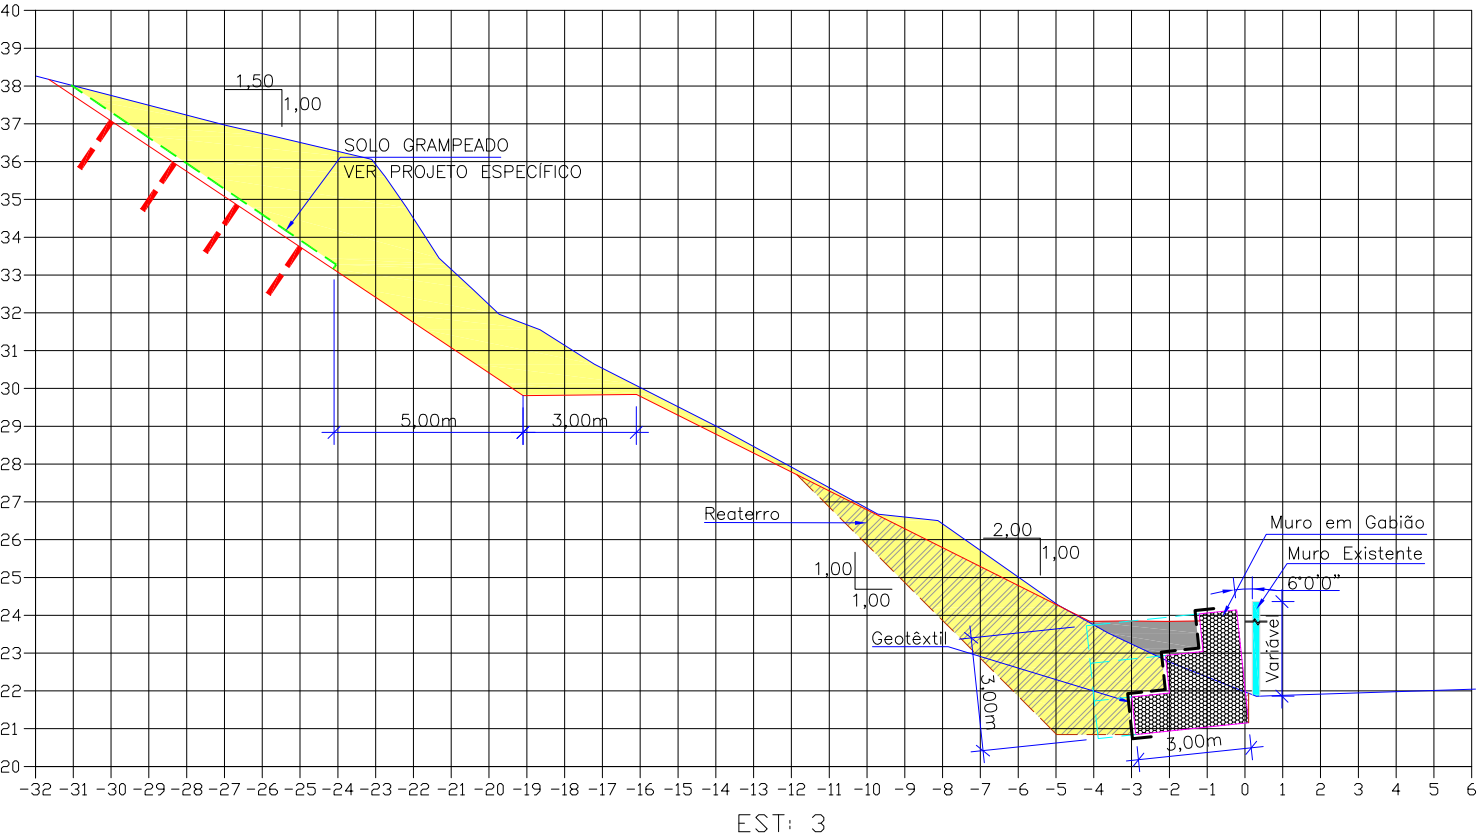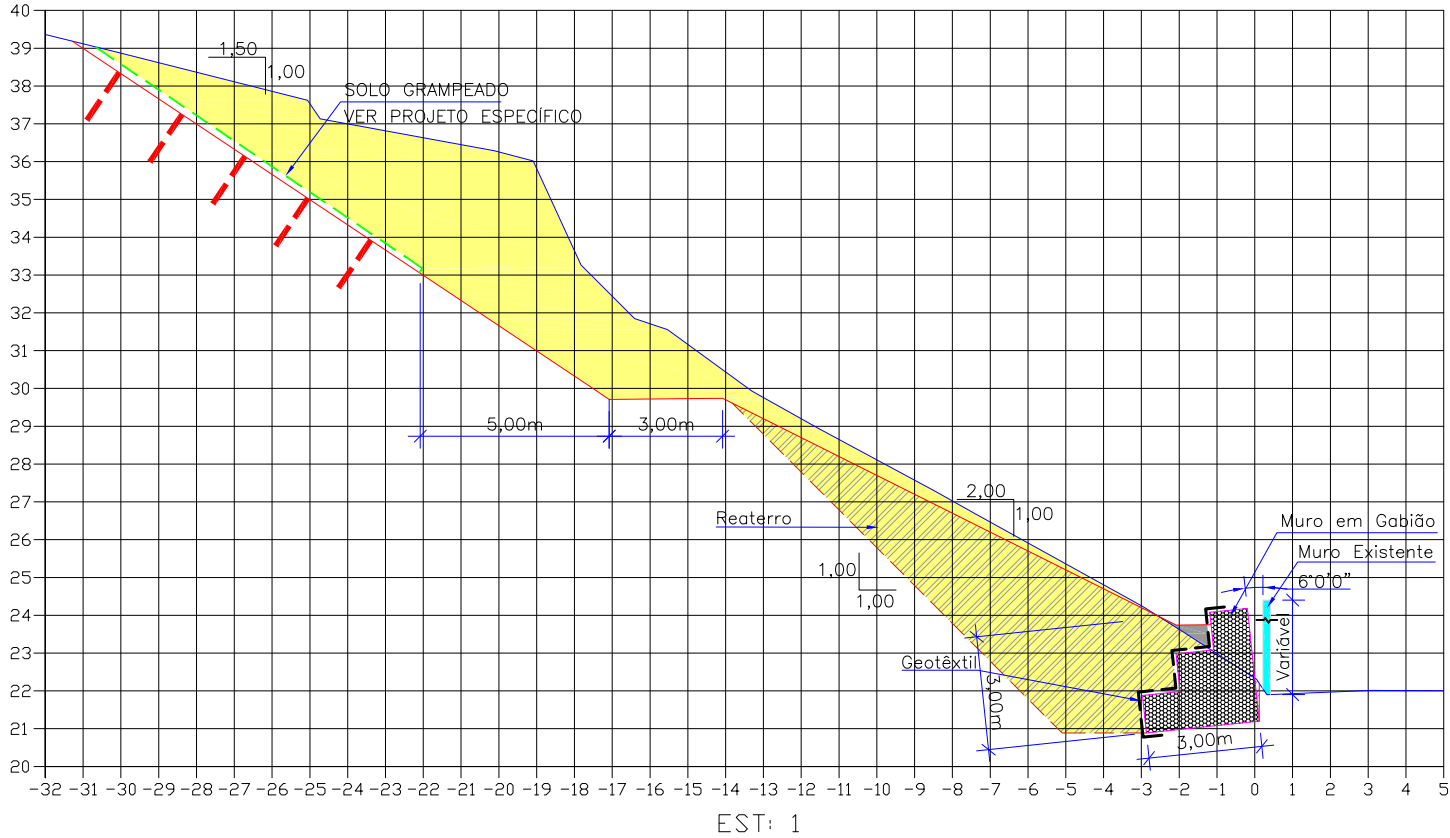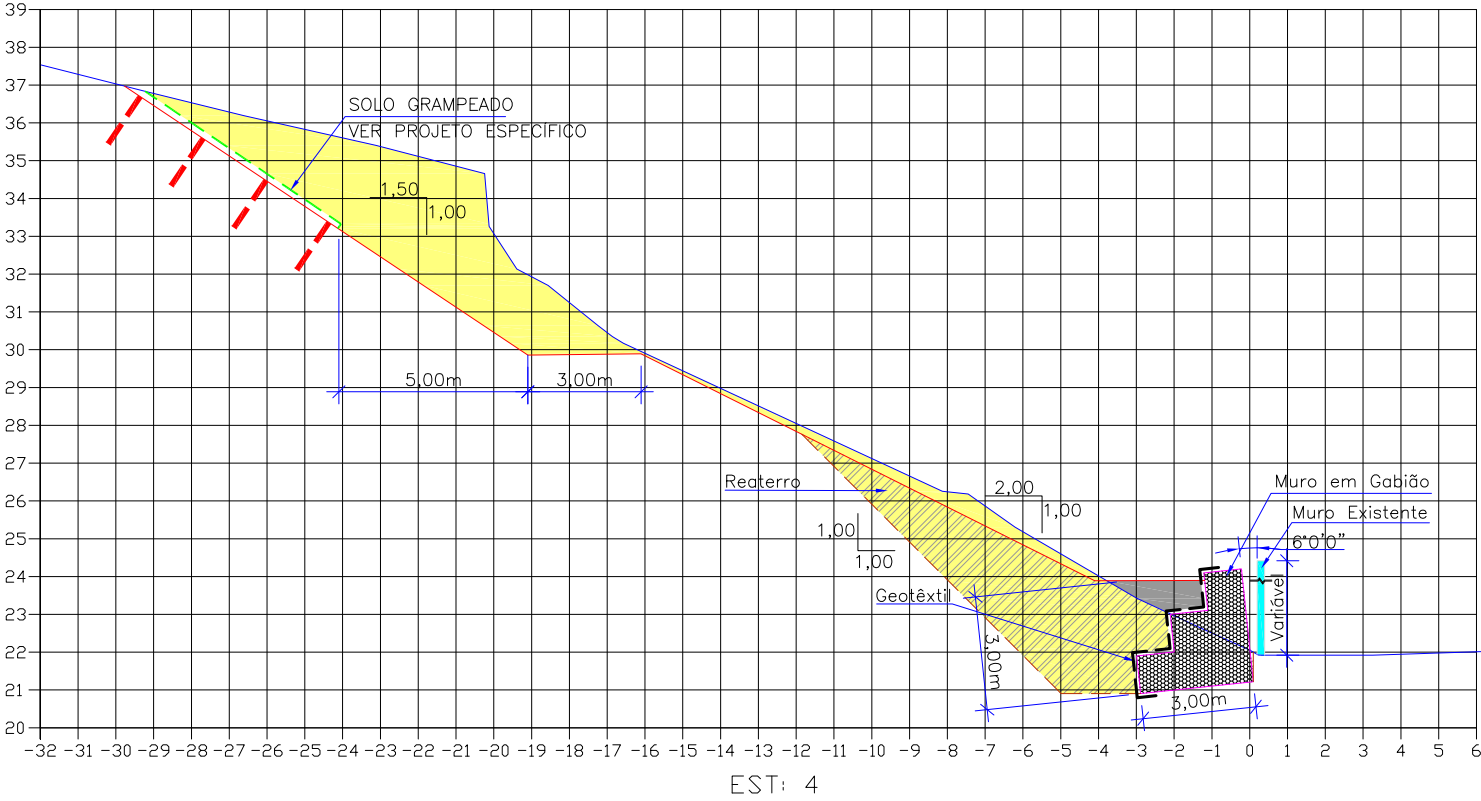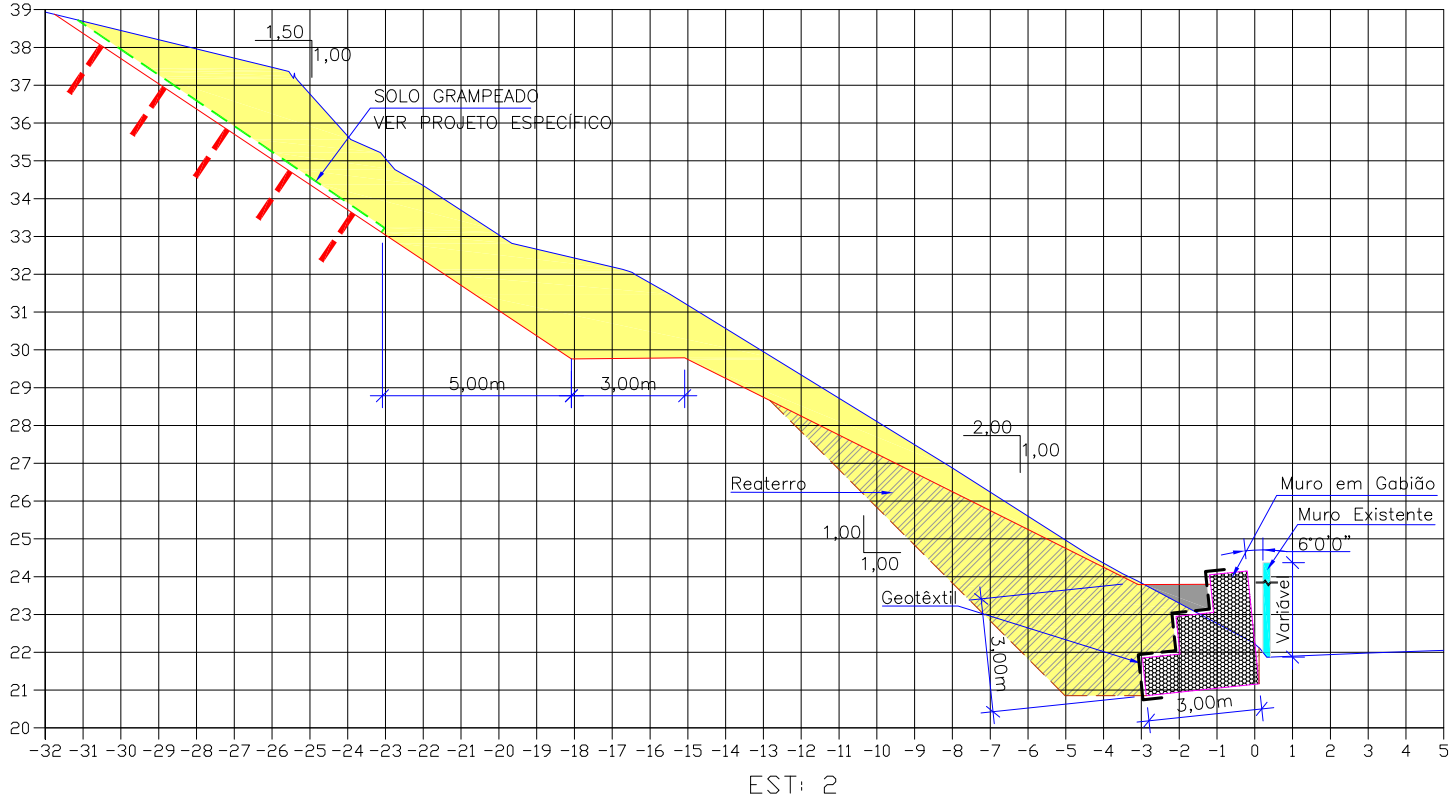



LEGENDA:

	GREIDE PRIMITIVO (EXISTENTE)
	GREIDE DE TERRAPLENAGEM
	ÁREA DE CORTE
	ÁREA DE ATERRO
	ÁREA DE REATERRO
	MURO DE GABIÃO


B	MAR/2012	THIAGO P.	INSERÇÃO DOS PONTOS DE LOCAÇÃO	VANDER	VANDER
A	MAR/2012	THIAGO P.	APRESENTAÇÃO INICIAL	VANDER	VANDER
REV.	DATA	ELABORAÇÃO	MODIFICAÇÃO	VERIFICAÇÃO	COORDENAÇÃO
NOTAS:					
01 - LEVANTAMENTO TOPOGRÁFICO PLANIALTIMÉTRICO GEORREFERENCIADO AO DATUM SIRGAS2000					
PROJEÇÃO UTM-SUL MC 51°W.					
02 - AS ALTITUDES ORTOMÉTRICAS FORAM INTERPOLADAS NO MODELO GEOIDAL MAPGE02004					
PERTENCENTE AO IBGE.					
03 - OS VOLUMES CALCULADOS SÃO GEOMÉTRICOS (SEM EMPOLAMENTO).					
04 - EM TODOS OS TALUDES E BANQUETAS DEVERÁ SER EXECUTADA PROTEÇÃO VEGETAL COM					
ENLEIVAMENTO.					
05 - O ESPAÇO VAZIO ENTRE O MURO DE CONCRETO EXISTENTE E O MURO DE GABIÕES DEVERÁ					
SER PREENCHIDO COM MATERIAL DRENANTE.					
05 - ESTE DESENHO CONTÉM INFORMAÇÕES ESPECÍFICAS À FINALIDADE QUE SE PROPÕE E NÃO					
DEVE SER UTILIZADO PARA OUTROS FINS SEM CONSULTAR O RESP. TÉCNICO.					

ELABORAÇÃO:		CONTRATANTE:	
 CONSULTORIA E PROJETOS DE ENGENHARIA www.azimute.eng.br (47) 3473-6777		MUNICÍPIO DE JOINVILLE	
PROJETO:			
PROJETO EXECUTIVO PARA RECUPERAÇÃO DE ENCOSTAS RUA SOUZA LOBO			
LOCAL/TRECHO: RUA SOUZA LOBO – BAIRRO COSTA E SILVA CEP: 89.220-340 – MUNICÍPIO DE JOINVILLE / SC			
CONTEÚDO:		DATA: MARÇO/2012	
PROJETO DE TERRAPLENAGEM		ESCALA: 1:200	
SEÇÕES TRANSVERSAIS		PRANCHA: 03/08	
CODIFICAÇÃO: TRP-08911-02-01-B		EXTENSÃO/ÁREA: -	
RESPONSÁVEL (CONTRATANTE): MUNICÍPIO DE JOINVILLE		RESPONSÁVEL TÉCNICO (AZIMUTE): ENG. ANTÔNIO CARLOS RAMUSKI CREA SC: 026.930-7	

SEÇÕES TRANSVERSAIS
Escala = 1:200

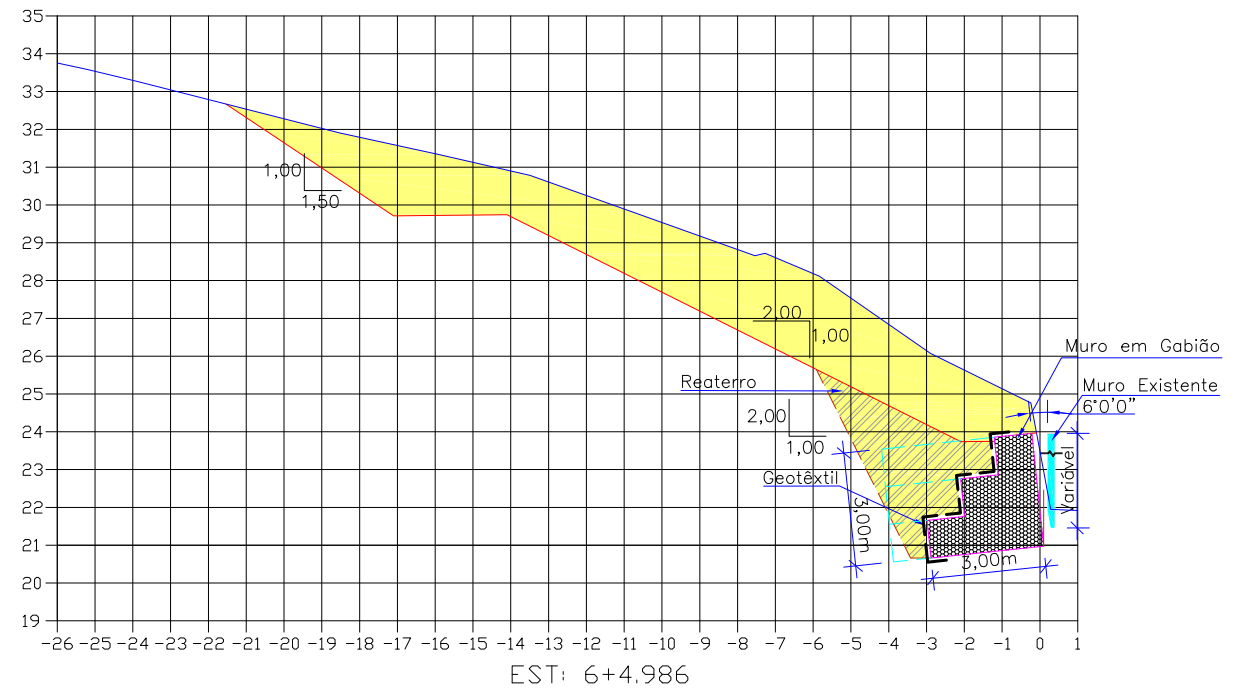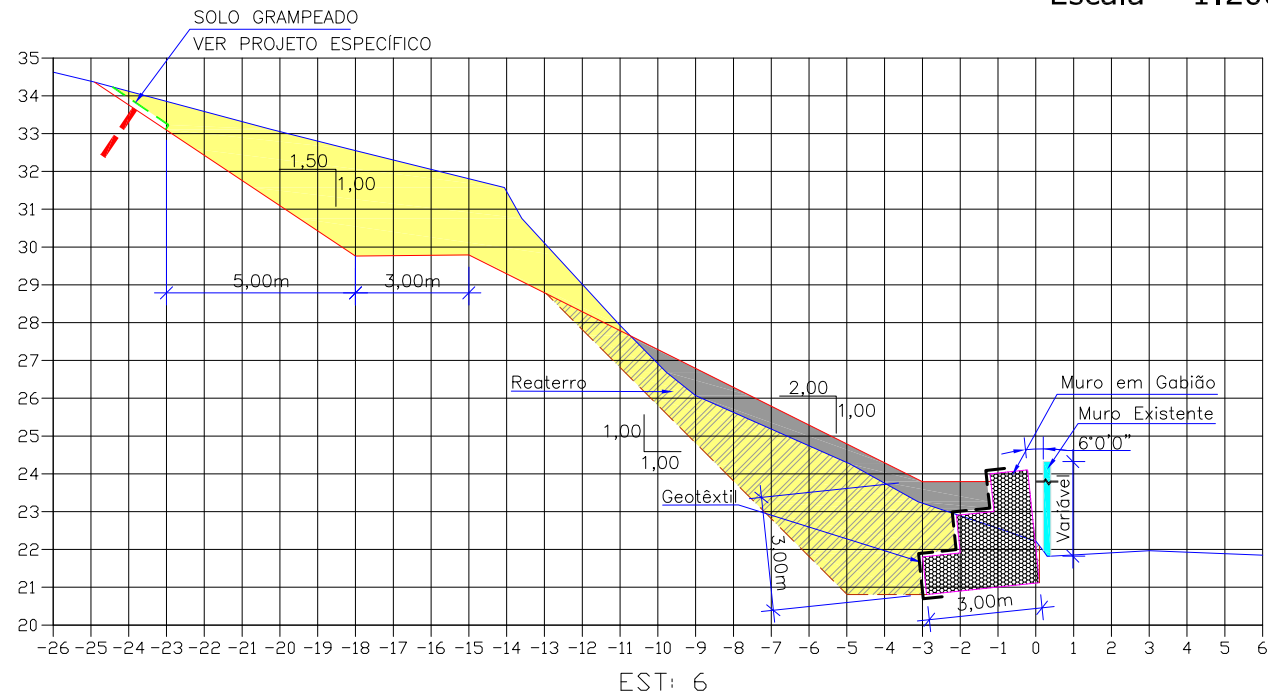

DETALHE SEÇÃO TRANSVERSAL (ESTACA 0)
Sem Escala

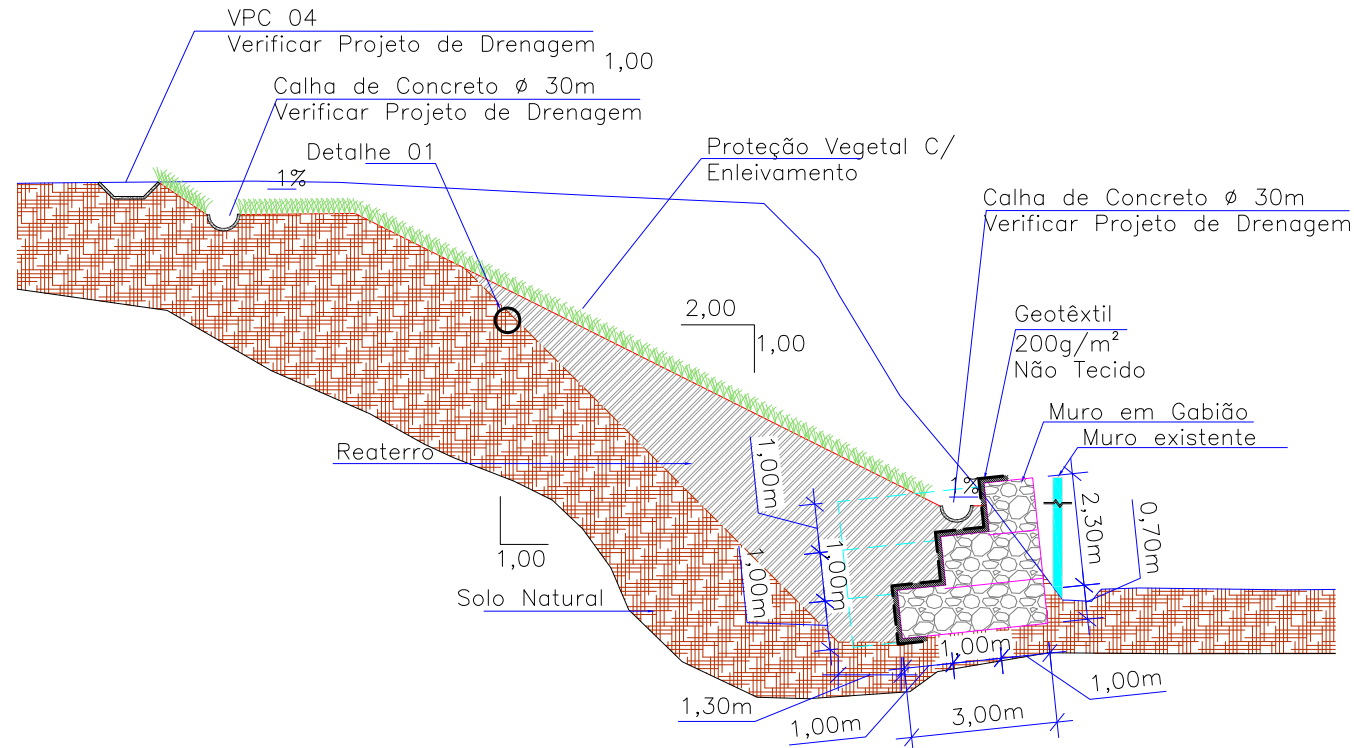

* Executar, na base do muro de concreto existente, barbacãs de PVC de 50mm com extensão de 0,50m a cada 2m. Também deverá ser prevista a instalação de braçadeira e tela no início destes tubos, ou seja, no tardo do muro de concreto existente.


LEGENDA:

- GREIDE PRIMITIVO (EXISTENTE)
- GREIDE DE TERRAPLENAGEM
- ÁREA DE CORTE
- ÁREA DE ATERRO
- ÁREA DE REATERRO
- MURO DE GABIÃO





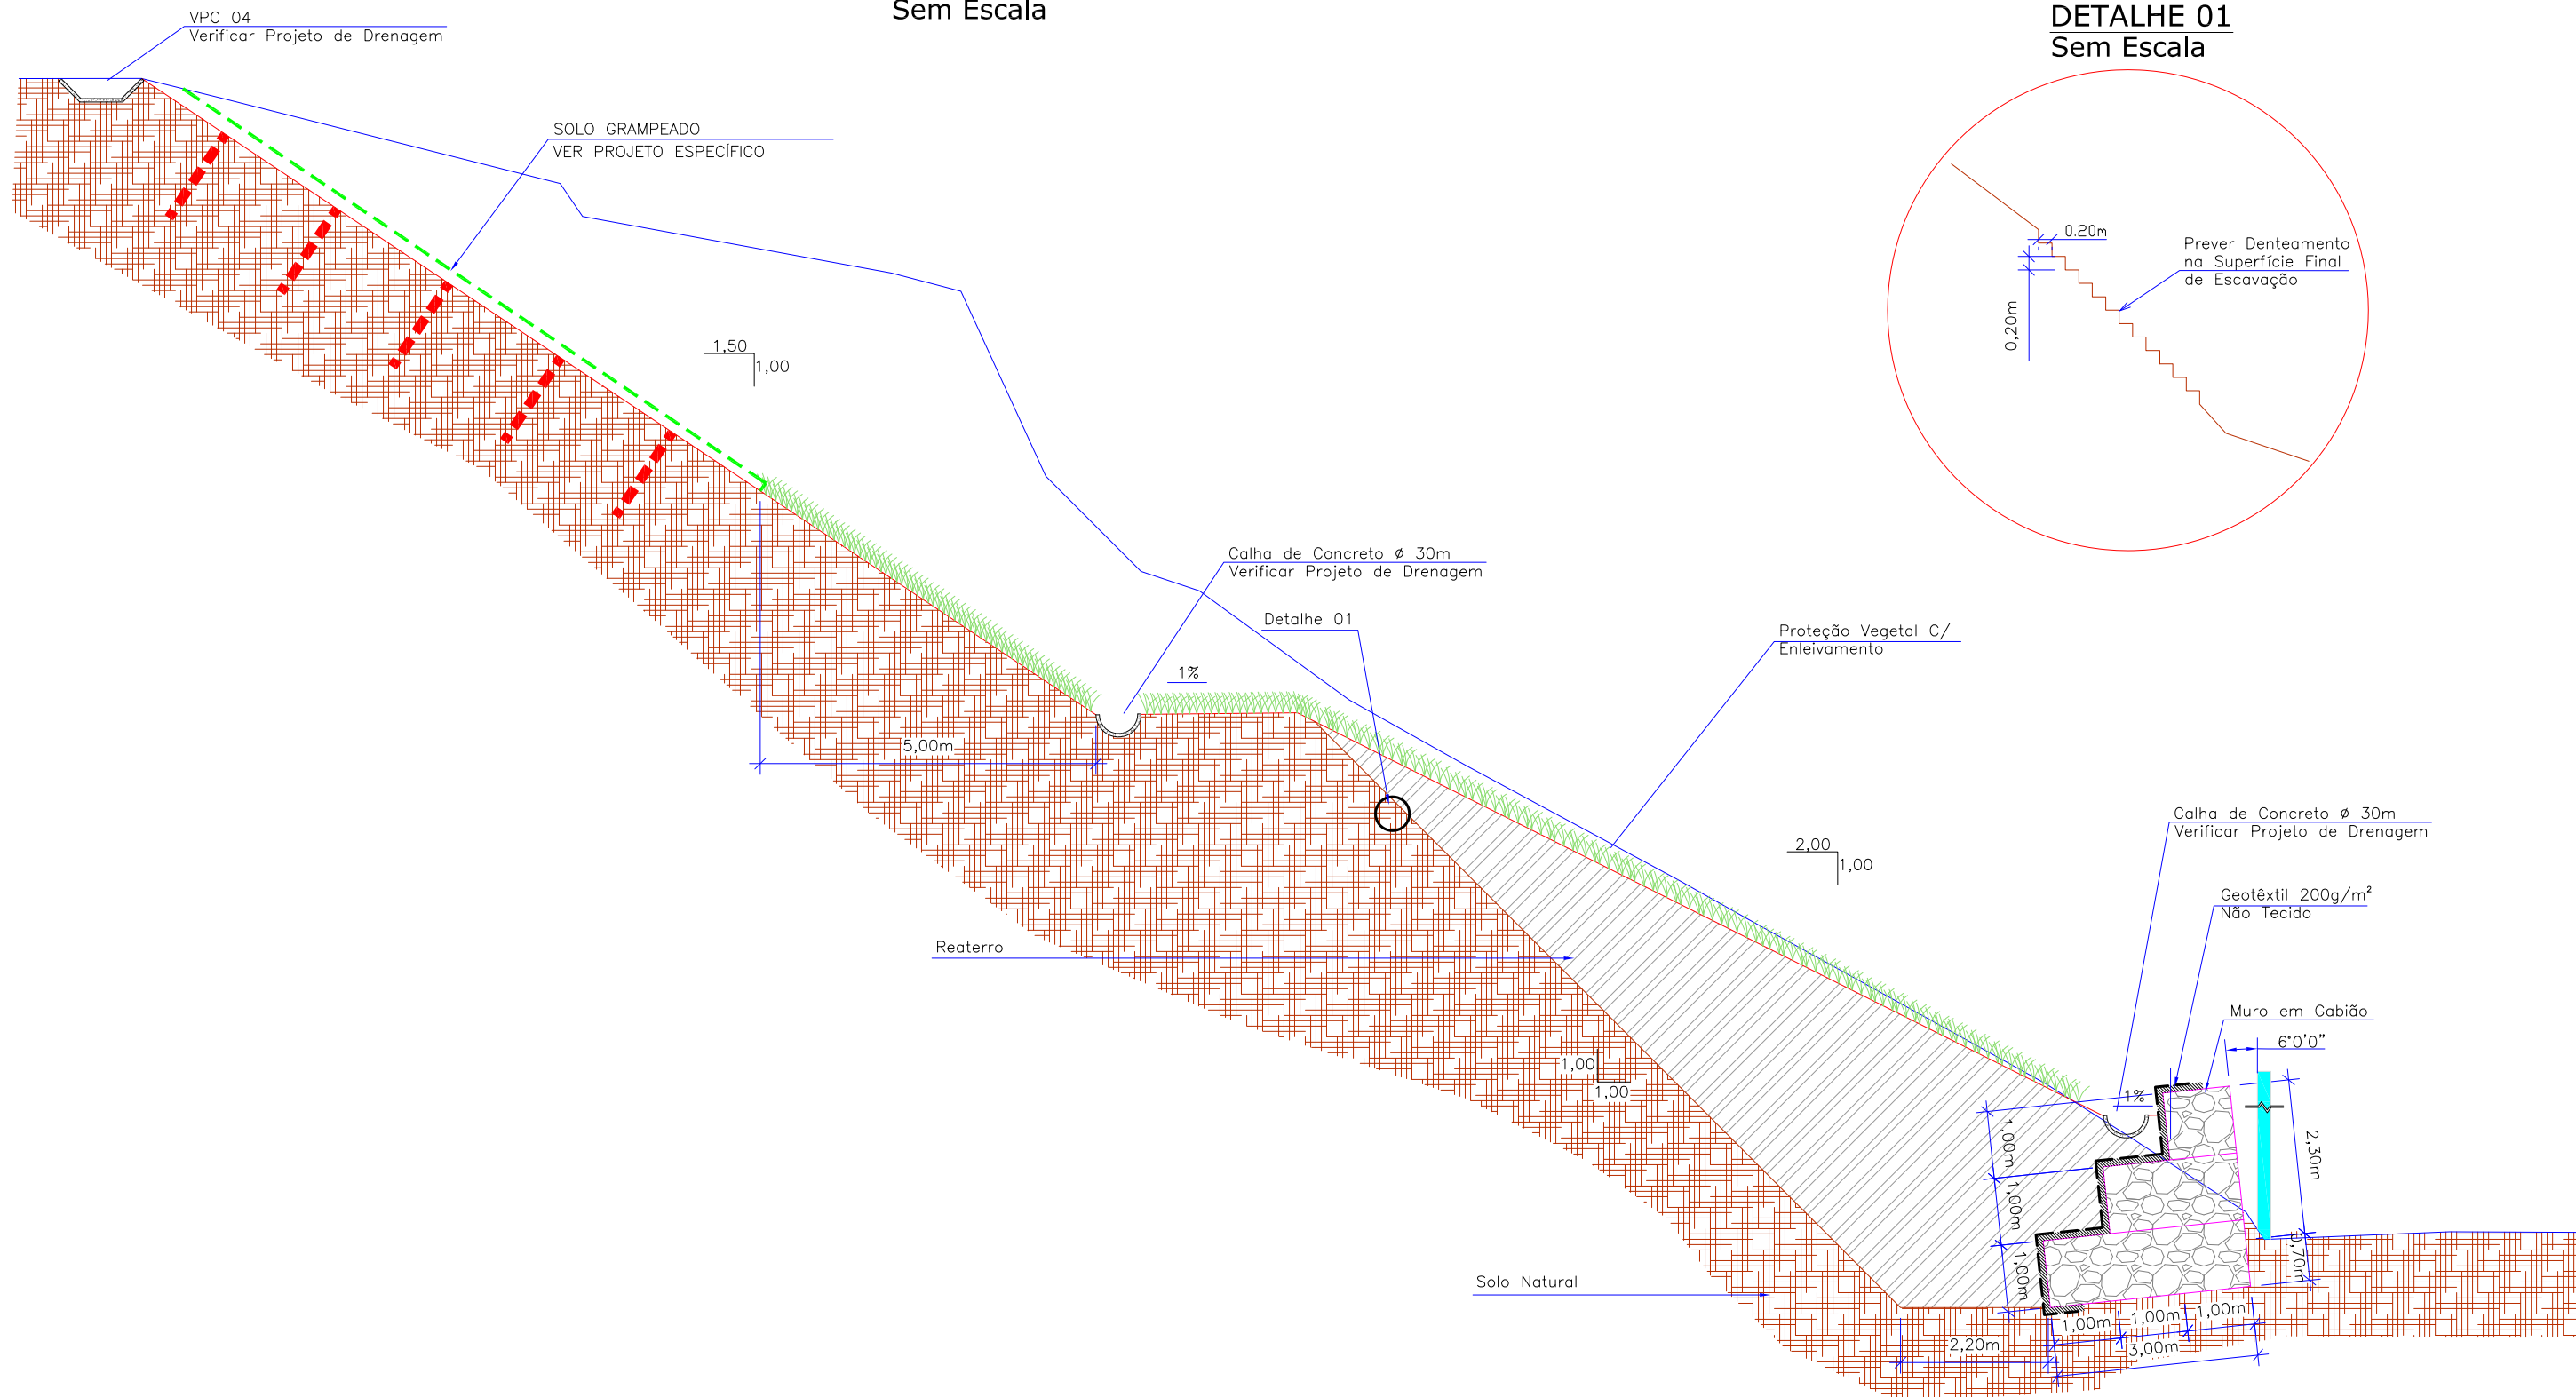

ELABORAÇÃO:					CONTRATANTE:	
B MAR/2012 THIAGO P. INSERÇÃO DOS PONTOS DE LOCAÇÃO VANDER VANDER					MUNICÍPIO DE JOINVILLE	
A MAR/2012 THIAGO P. APRESENTAÇÃO INICIAL VANDER VANDER					DATA: MARÇO/2012	
REV. DATA ELABORAÇÃO MODIFICAÇÃO VERIFICAÇÃO COORDENAÇÃO					ESCALA: INDICADA	
NOTAS:					PRANCHA: 04/08	
01 - LEVANTAMENTO TOPOGRAFICO PLANIALTIMETRICO GEORREFERENCIADO AO DATUM SIRGAS2000 PROJEÇÃO UTM-SUL MC 51°W.					PROJETO EXECUTIVO PARA RECUPERAÇÃO DE ENCOSTAS RUA SOUZA LOBO	
02 - AS ALTITUDES ORTOMÉTRICAS FORAM INTERPOLADAS NO MODELO GEODAL MAPGE02004 PERTENCENTE AO IBGE.					LOCAL/TRECHO: RUA SOUZA LOBO - BAIRRO COSTA E SILVA	
03 - OS VOLUMES CALCULADOS SÃO GEOMÉTRICOS (SEM EMPOLAMENTO).					CEP: 89.220-340 - MUNICÍPIO DE JOINVILLE / SC	
04 - EM TODOS OS TALUDES E BANQUETAS DEVERÁ SER EXECUTADA PROTEÇÃO VEGETAL COM ENLEIVAMENTO.					CONTEÚDO: PROJETO DE TERRAPLENAGEM SEÇÕES TRANSVERSAIS E DETALHE	
05 - O ESPAÇO VAZIO ENTRE O MURO DE CONCRETO EXISTENTE E O MURO DE GABIÕES DEVERÁ SER PREENCHIDO COM MATERIAL DRENANTE.					CODIFICAÇÃO: TRP-08911-02-01-B	
05 - ESTE DESENHO CONTÉM INFORMAÇÕES ESPECÍFICAS A FINALIDADE QUE SE PROPÕE E NÃO DEVE SER UTILIZADO PARA OUTROS FINS SEM CONSULTAR O RESP. TÉCNICO.					EXTENSÃO/ÁREA: -	
					RESPONSÁVEL (CONTRATANTE): MUNICÍPIO DE JOINVILLE	
					RESPONSÁVEL TÉCNICO (AZIMUTE): ENG. ANTÔNIO CARLOS RAMUSKI CREA SC: 026.930-7	

DETALHE 01


Sem Escala




LEGENDA:

	GREIDE PRIMITIVO (EXISTENTE)
	GREIDE DE TERRAPLENAGEM
	ÁREA DE CORTE
	ÁREA DE ATERRO
	ÁREA DE REATERRO
	MURO DE GABIÃO



					ELABORAÇÃO:		CONTRATANTE:			
B	MAR/2012	THIAGO P.	INSERÇÃO DOS PONTOS DE LOCAÇÃO	VANDER	VANDER	 AZIMUTE CONSULTORIA E PROJETOS DE ENGENHARIA www.azimute-eng.br (47) 3473-6777	MUNICÍPIO DE JOINVILLE			
A	MAR/2012	THIAGO P.	APRESENTAÇÃO INICIAL	VANDER	VANDER					
REV.	DATA	ELABORAÇÃO	MODIFICAÇÃO	VERIFICAÇÃO	COORDENAÇÃO					
NOTAS:						PROJETO: PROJETO EXECUTIVO PARA RECUPERAÇÃO DE ENCOSTAS RUA SOUZA LOBO				
01 – LEVANTAMENTO TOPOGRAFICO PLANIALTIMÉTRICO GEORREFERENCIADO AO DATUM SIRGAS2000 PROJEÇÃO UTM –SUL MC 51°W.						LOCAL/TRECHO: RUA SOUZA LOBO – BAIRRO COSTA E SILVA				
02 – AS ALTITUDES ORTOMÉTRICAS FORAM INTERPOLADAS NO MODELO GEOIDAL MAPGE02004 PERTENCENTE AO IBGE.						CEP: 89.220-340 – MUNICÍPIO DE JOINVILLE / SC				
03 – OS VOLUMES CALCULADOS SÃO GEOMÉTRICOS (SEM EMPOLAMENTO).						CONTEÚDO:				
04 – EM TODOS OS TALUDES E BANQUETAS DEVERÁ SER EXECUTADA PROTEÇÃO VEGETAL COM ENLEIVAMENTO.						PROJETO DE TERRAPLENAGEM				
05 – O ESPAÇO VAZIO ENTRE O MURO DE CONCRETO EXISTENTE E O MURO DE GABIÕES DEVERÁ SER PREENCHIDO COM MATERIAL DRENANTE.						DETALHE SEÇÃO TRANSVERSAL				
05 – ESTE DESENHO CONTÉM INFORMAÇÕES ESPECÍFICAS À FINALIDADE QUE SE PROPÕE E NÃO DEVE SER UTILIZADO PARA OUTROS FINS SEM CONSULTAR O RESP. TÉCNICO.						CODIFICAÇÃO: TRP-08911-02-01-B		EXTENSÃO/ÁREA: -		DATA: MARÇO/2012
						RESPONSÁVEL (CONTRATANTE): MUNICÍPIO DE JOINVILLE		RESPONSÁVEL TÉCNICO (AZIMUTE): ENG. ANTÔNIO CARLOS RAMUSKI CREA SC: 026.930-7		
								ESCALA: INDICADA		05/08

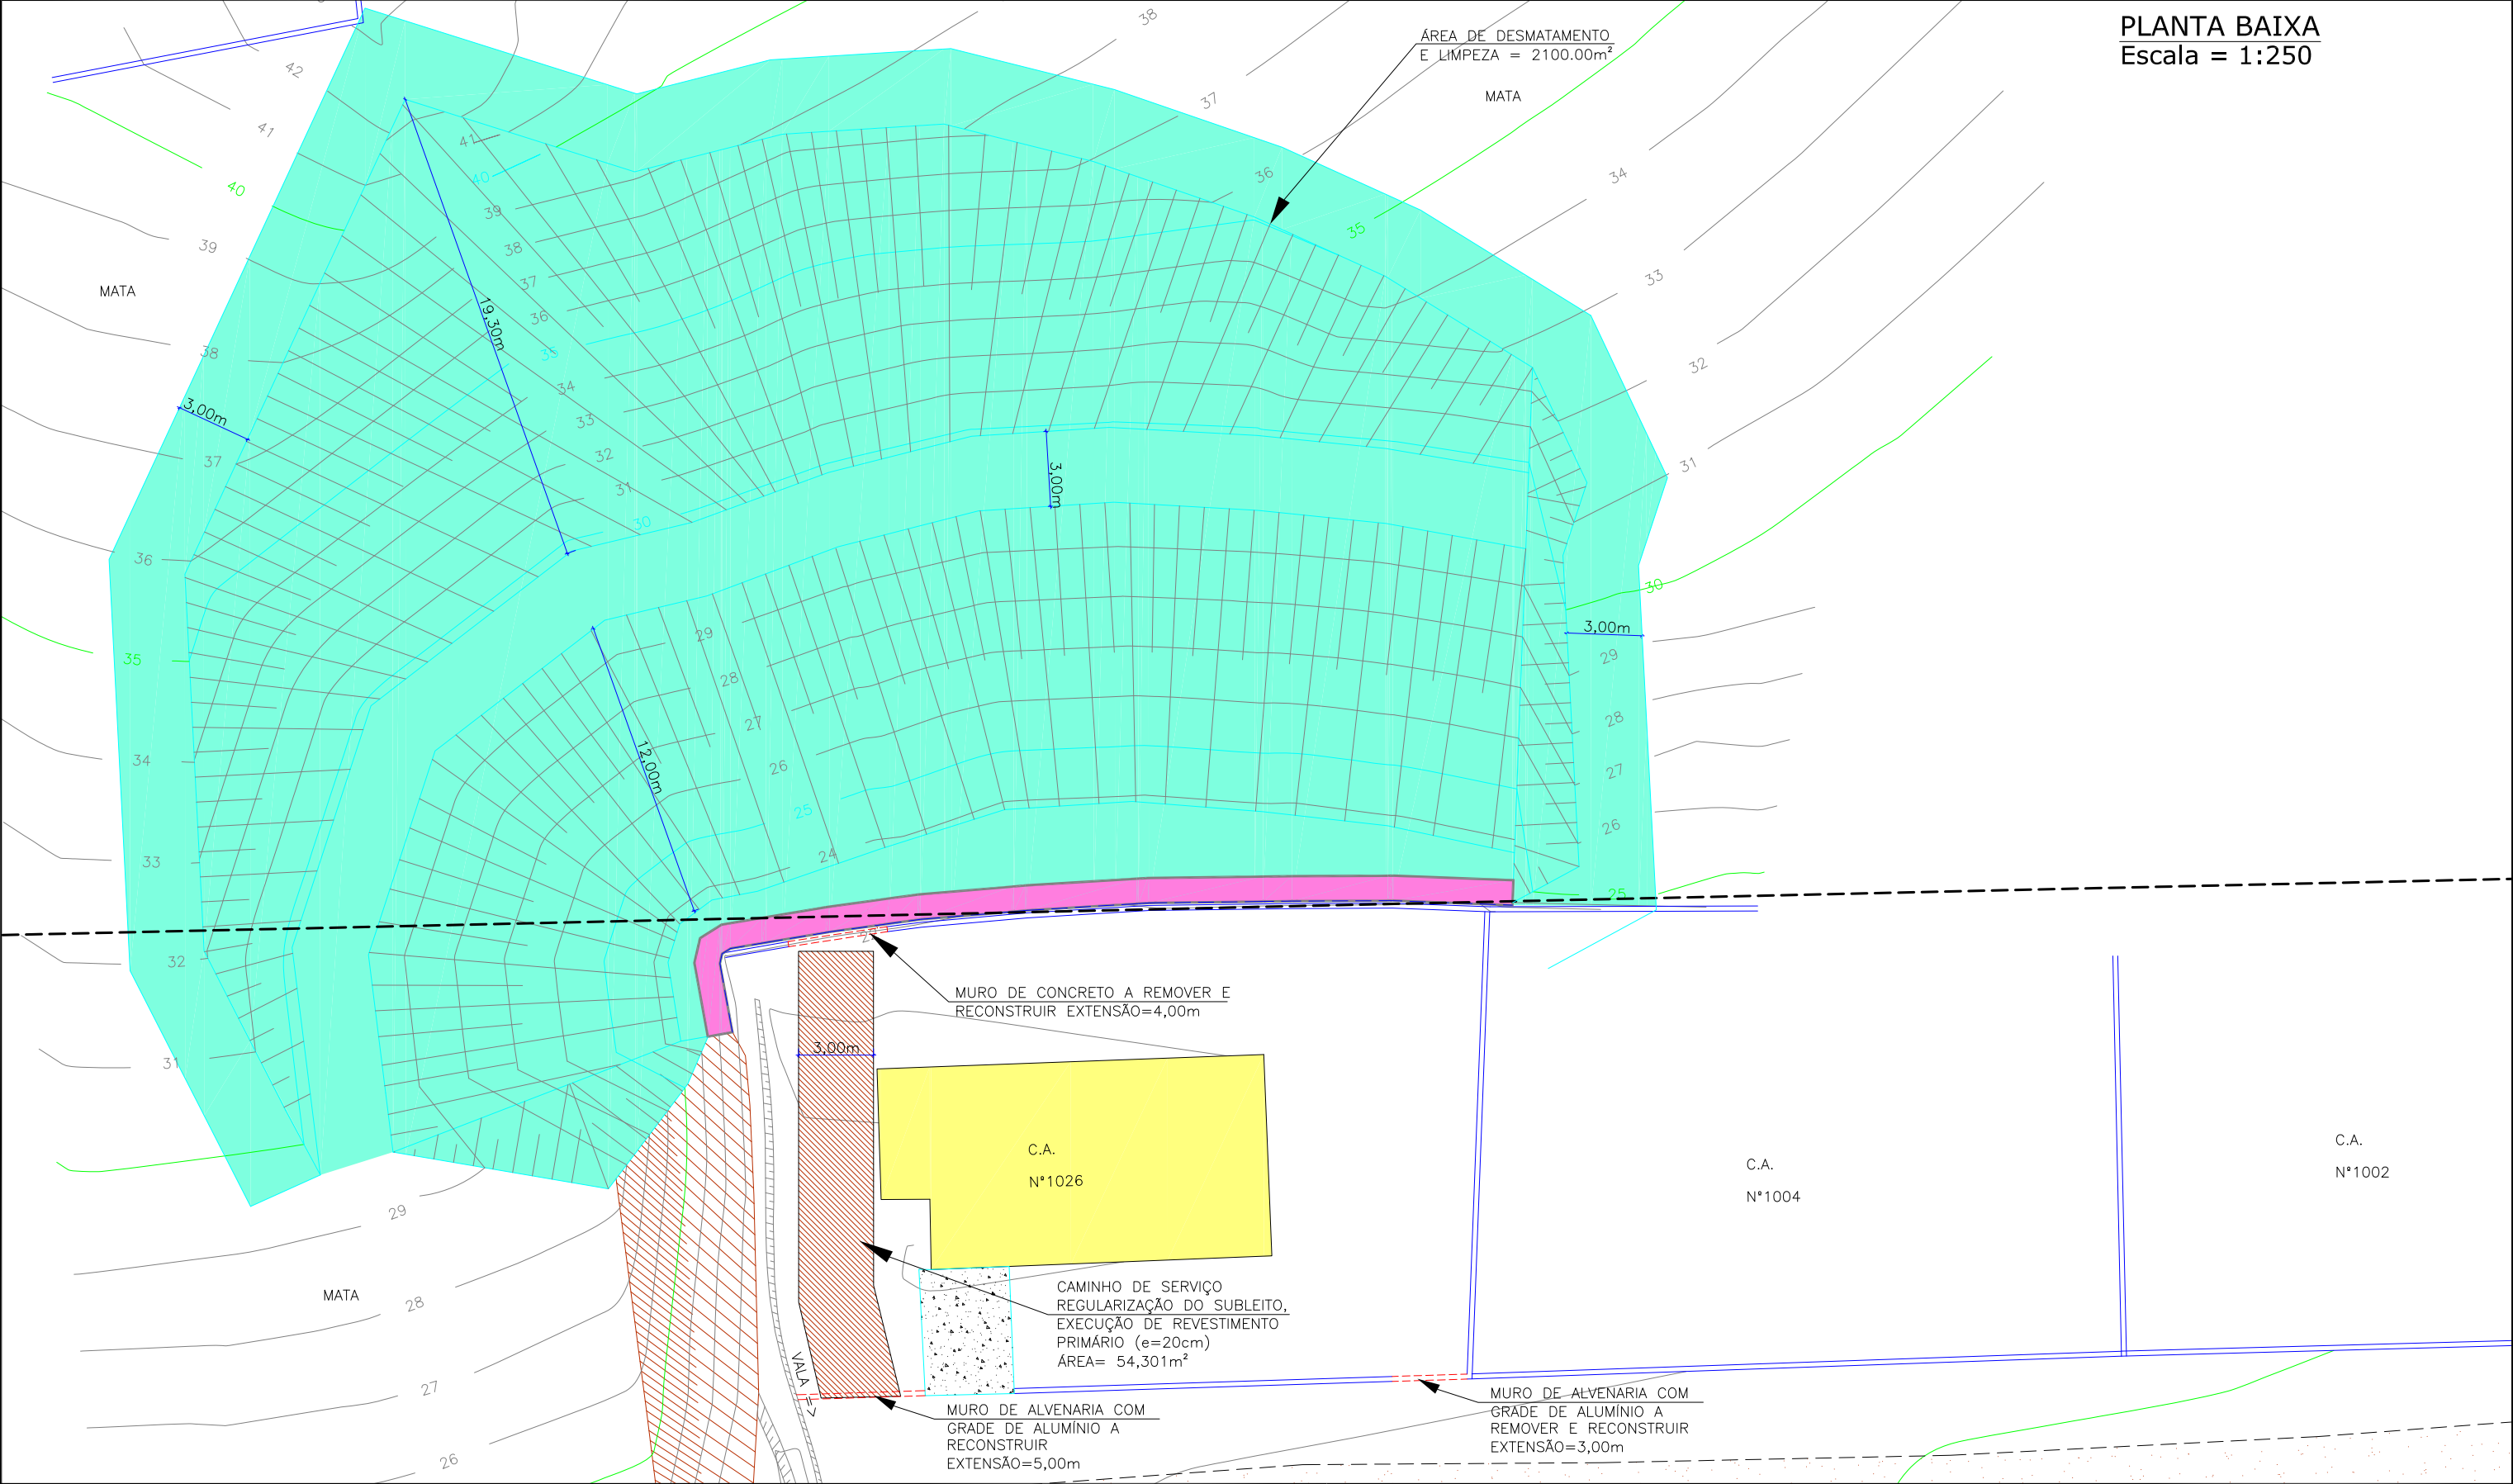


LEGENDA:			
	MURO DE ALVENARIA		TALUDE EXISTENTE
	RUA EXISTENTE		TALUDE PROJETADO
	MEIO FIO EXISTENTE		CURVAS DE NÍVEL-PROJETO
	PROJEÇÃO TERRENO P.M.J.		PQT-PIQUETE
	C.A.		POSTE DE CONCRETO
	C.M.		BOCA DE LOBO EXISTENTE
	MURO DE CONTENÇÃO TIPO GABÃO h=3,00m		MURO A RECONSTRUIR
	SAIBRO (CHÃO BATIDO)		CAMINHO DE SERVIÇO
	ÁREA DE DESMATAMENTO E LIMPEZA		

ELABORAÇÃO:					CONTRATANTE:		
B	MAR/2012	THIAGO P.	INSERÇÃO DOS PONTOS DE LOCAÇÃO	VANDER	VANDER	MUNICÍPIO DE JOINVILLE	
A	MAR/2012	THIAGO P.	APRESENTAÇÃO INICIAL	VANDER	VANDER		
REV.	DATA	ELABORAÇÃO	MODIFICAÇÃO	VERIFICAÇÃO	COORDENAÇÃO	CONSULTORIA E PROJETOS DE ENGENHARIA www.azimute.eng.br (47) 3473-6777	
NOTAS:							
01 – LEVANTAMENTO TOPOGRAFICO PLANIALTIMÉTRICO GEORREFERENCIADO AO DATUM SIRGAS2000 PROJEÇÃO UTM-SUL MC 51°W.							
02 – AS ALTITUDES ORTOMÉTRICAS FORAM INTERPOLADAS NO MODELO GEODAL MAPGE02004 PERTENCENTE AO IBGE.							
03 – OS VOLUMES CALCULADOS SÃO GEOMÉTRICOS (SEM EMPOLAMENTO).							
04 – EM TODOS OS TALUDES E BANQUETAS DEVERÁ SER EXECUTADA PROTEÇÃO VEGETAL COM ENLEIVAMENTO.							
05 – O ESPAÇO VAZIO ENTRE O MURO DE CONCRETO EXISTENTE E O MURO DE GABIÕES DEVERÁ SER PREENCHIDO COM MATERIAL DRENANTE.							
06 – APÓS CONCLUSÃO DAS OBRAS, REFAZER LASTRO DE DE BRITA 2 NO PÁTIO DA RESIDÊNCIA.							
07 – ESTE DESENHO CONTEM INFORMAÇÕES ESPECÍFICAS À FINALIDADE QUE SE PROPÕE E NÃO DEVE SER UTILIZADO PARA OUTROS FINS SEM CONSULTAR O RESP. TÉCNICO.							
PROJETO:					PROJETO EXECUTIVO PARA RECUPERAÇÃO DE ENCOSTAS RUA SOUZA LOBO		
LOCAL/TRECHO: RUA SOUZA LOBO – BAIRRO COSTA E SILVA CEP: 89.220-340 – MUNICÍPIO DE JOINVILLE / SC					DATA: MARÇO/2012		
CONTEÚDO:					ESCALA: 1:250		
PLANTA DE INTERFERÊNCIAS					PRANCHA: 06/08		
CODIFICAÇÃO: TRP-08911-02-01-B					EXTENSÃO/ÁREA: -		
RESPONSÁVEL (CONTRATANTE): MUNICÍPIO DE JOINVILLE					RESPONSÁVEL TÉCNICO (AZIMUTE): ENG. ANTÔNIO CARLOS RAMUSKI CREA SC: 026.930-7		


MURO DE ALVENARIA
ESCALA 1/50

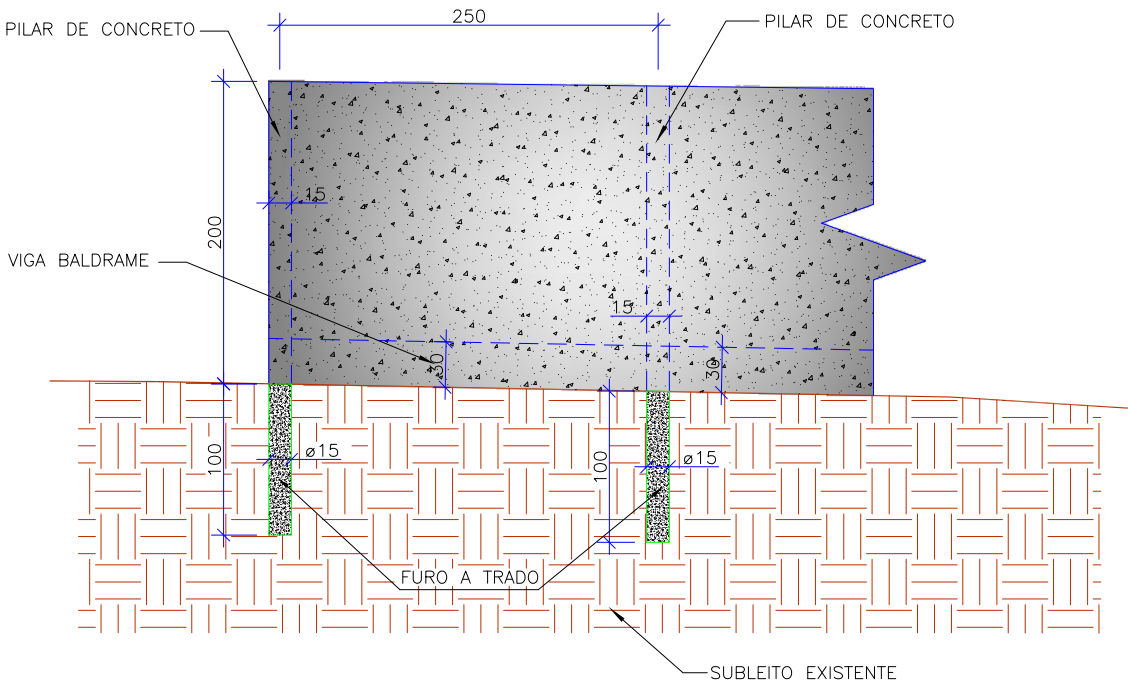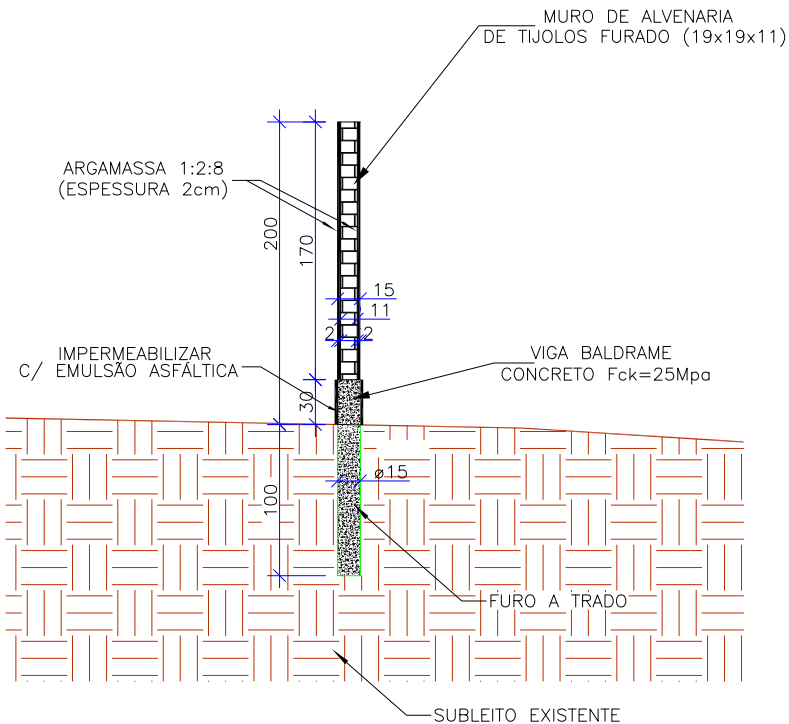


SEÇÃO DA VIGA BALDRAME
ESCALA 1/20

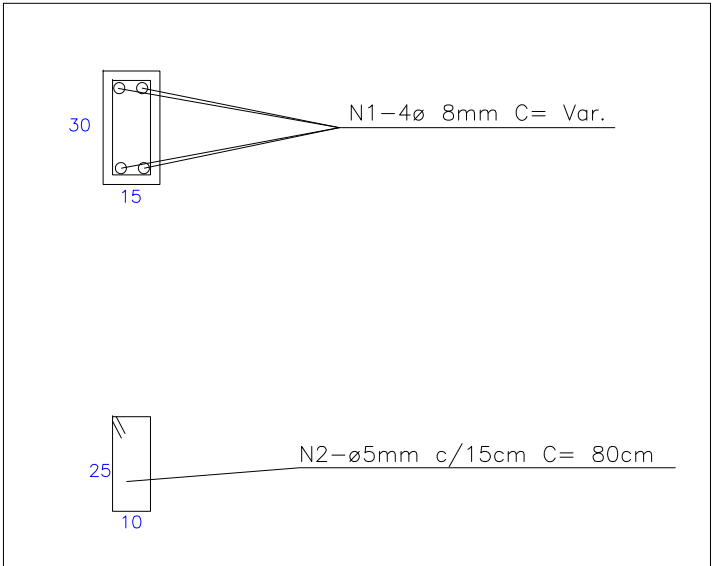


SEÇÃO PILAR
ESCALA 1/20

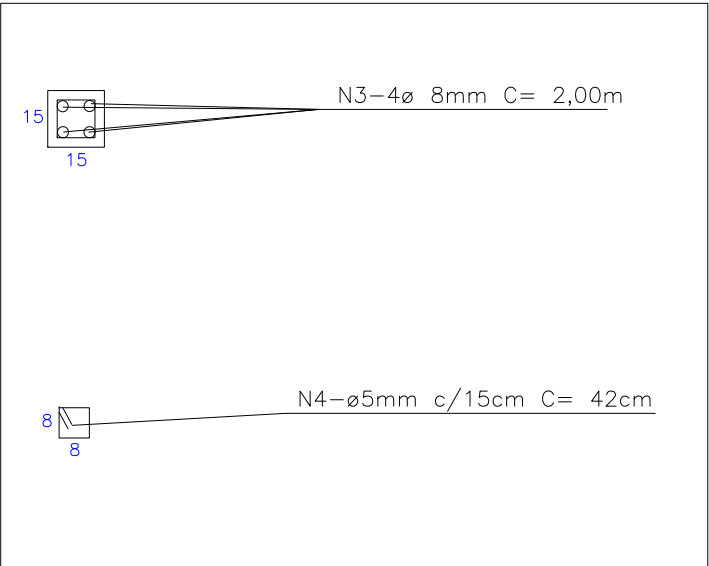


SEÇÃO ESTACA
ESCALA 1/20

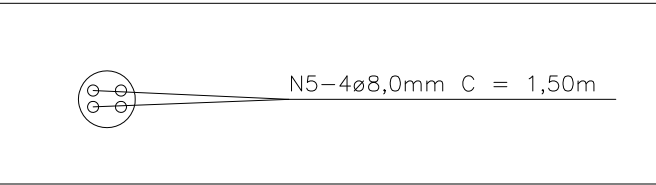

						ELABORAÇÃO:		CONTRATANTE:			
B	MAR/2012	THIAGO P.	INSERÇÃO DOS PONTOS DE LOCAÇÃO	VANDER	VANDER	 CONSULTORIA E PROJETOS DE ENGENHARIA www.azimute.eng.br (47) 3473-6777		MUNICÍPIO DE JOINVILLE			
A	MAR/2012	THIAGO P.	APRESENTAÇÃO INICIAL	VANDER	VANDER						
REV.	DATA	ELABORAÇÃO	MODIFICAÇÃO	VERIFICAÇÃO	COORDENAÇÃO						
NOTAS:						PROJETO:				PROJETO EXECUTIVO PARA RECUPERAÇÃO DE ENCOSTAS RUA SOUZA LOBO	
01 – ESTE DESENHO CONTÉM INFORMAÇÕES ESPECÍFICAS À FINALIDADE QUE SE PROPÕE E NÃO DEVE SER UTILIZADO PARA OUTROS FINS SEM CONSULTAR O RESP. TÉCNICO.						LOCAL/TRECHO: RUA SOUZA LOBO – BAIRRO COSTA E SILVA CEP: 89.220–340 – MUNICÍPIO DE JOINVILLE / SC					
						CONTEÚDO:		DATA: MARÇO/2012			
						PROJETO DE TERRAPLENAGEM					
						DETALHE DO MURO DE ALVENARIA		ESCALA: INDICADA			
						CODIFICAÇÃO: TRP-08911-02-01-B		EXTENSÃO/ÁREA: -			
								PRANCHA: 07/08			
						RESPONSÁVEL (CONTRATANTE): MUNICÍPIO DE JOINVILLE		RESPONSÁVEL TÉCNICO (AZIMUTE): ENG. ANTÔNIO CARLOS RAMUSKI CREA SC: 026.930-7			

MURO DE CONCRETO
ESCALA 1/25

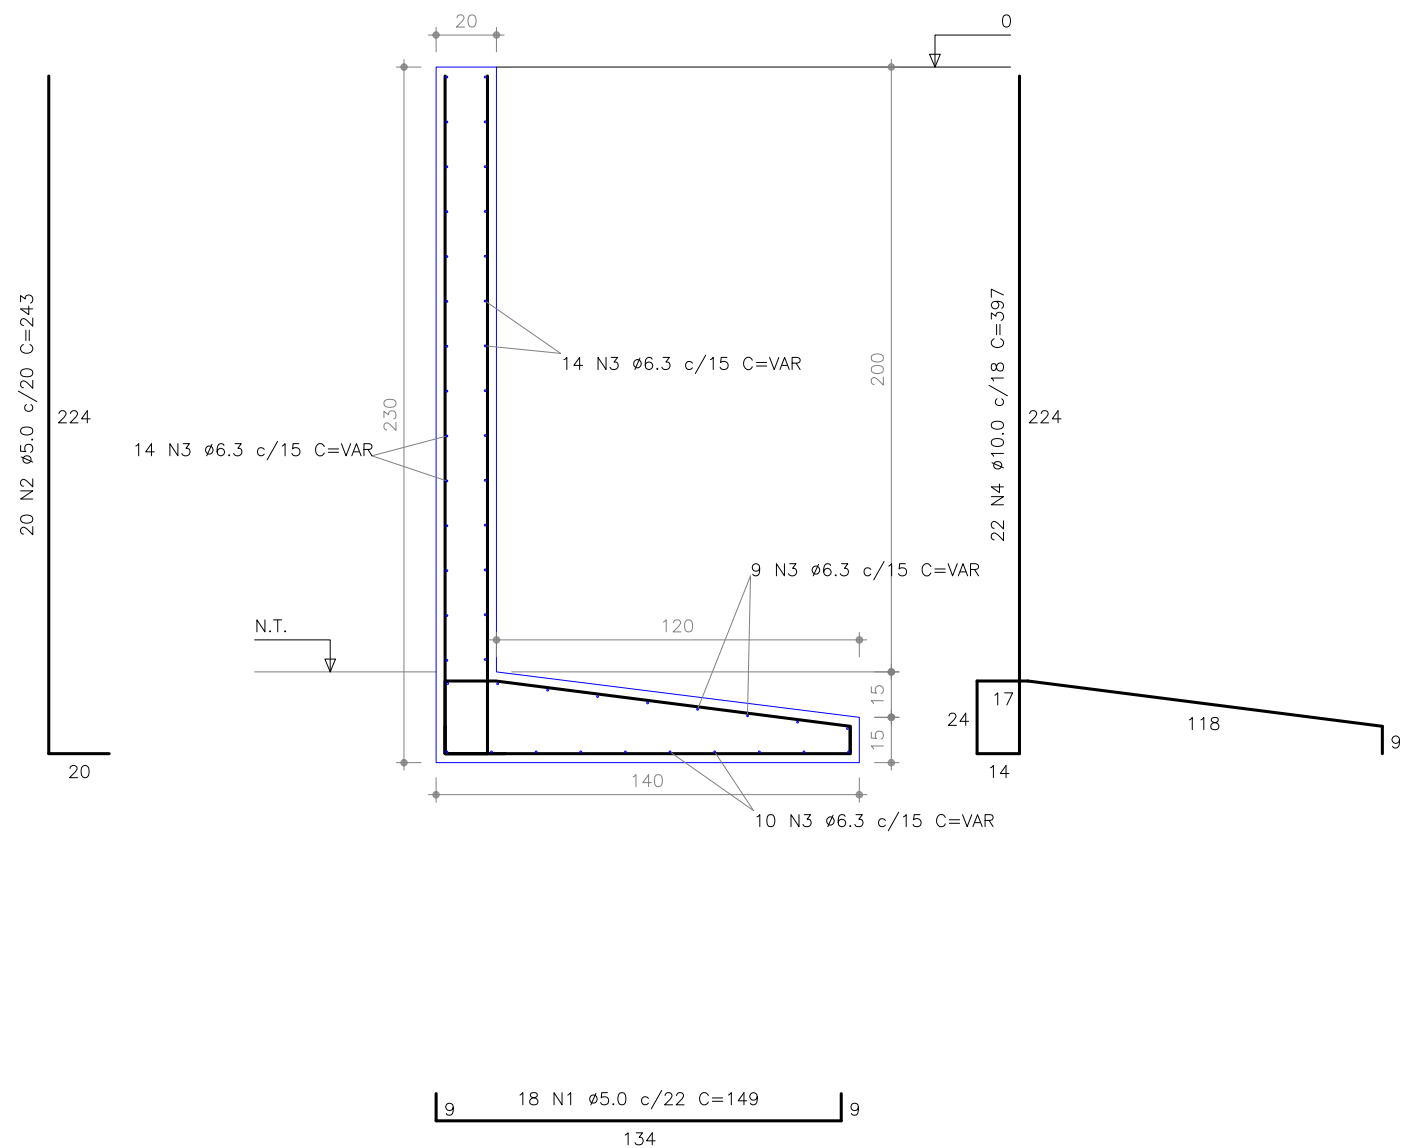

RELAÇÃO DO AÇO


AÇO	N	DIAM	Q	UNIT (cm)	C.TOTAL (cm)
CA60	1	5.0	18	149	2682
CA60	2	5.0	20	243	4860
CA50	3	6.3	47	VAR	VAR
CA50	4	10.0	22	397	8734

RESUMO DO AÇO

AÇO	DIAM	C.TOTAL (m)	PESO+10% (kg)
CA50	6.3	185.2	49.9
CA60	10.0	87.3	59.3
CA60	5.0	75.4	12.8
PESO TOTAL			
CA50	109.2		
CA60	12.8		


Vol. concreto (C-30) = 2.92 m3

Área de forma total = 22.64 m²


						ELABORAÇÃO:		CONTRATANTE:			
B	MAR/2012	THIAGO P.	INSERÇÃO DOS PONTOS DE LOCAÇÃO	VANDER	VANDER	 CONSULTORIA E PROJETOS DE ENGENHARIA www.azimute.eng.br (47) 3473-6777		MUNICÍPIO DE JOINVILLE		 MUNICÍPIO DE JOINVILLE	
A	MAR/2012	THIAGO P.	APRESENTAÇÃO INICIAL	VANDER	VANDER						
REV.	DATA	ELABORAÇÃO	MODIFICAÇÃO	VERIFICAÇÃO	COORDENAÇÃO						
NOTAS:						PROJETO:					
01 – ESTE DESENHO CONTÉM INFORMAÇÕES ESPECÍFICAS A FINALIDADE QUE SE PROPÕE E NÃO DEVE SER UTILIZADO PARA OUTROS FINS SEM CONSULTAR O RESP. TÉCNICO.						PROJETO EXECUTIVO PARA RECUPERAÇÃO DE ENCOSTAS RUA SOUZA LOBO					
						LOCAL/TRECHO: RUA SOUZA LOBO – BAIRRO COSTA E SILVA CEP: 89.220-340 – MUNICÍPIO DE JOINVILLE / SC					
						CONTEÚDO:				DATA: MARÇO/2012	
						PROJETO DE TERRAPLENAGEM				ESCALA: 1:25	
						DETALHE DO MURO DE CONCRETO					
						CODIFICAÇÃO: TRP-08911-02-01-B		EXTENSÃO/ÁREA: -		PRANCHA: 08/08	
						RESPONSÁVEL (CONTRATANTE): MUNICÍPIO DE JOINVILLE				RESPONSÁVEL TÉCNICO (AZIMUTE): ENG. ANTÔNIO CARLOS RAMUSKI CREA SC: 026.930-7	

3.2 - Projeto de Drenagem Pluvial

PLANTA BAIXA
Escala = 1:500

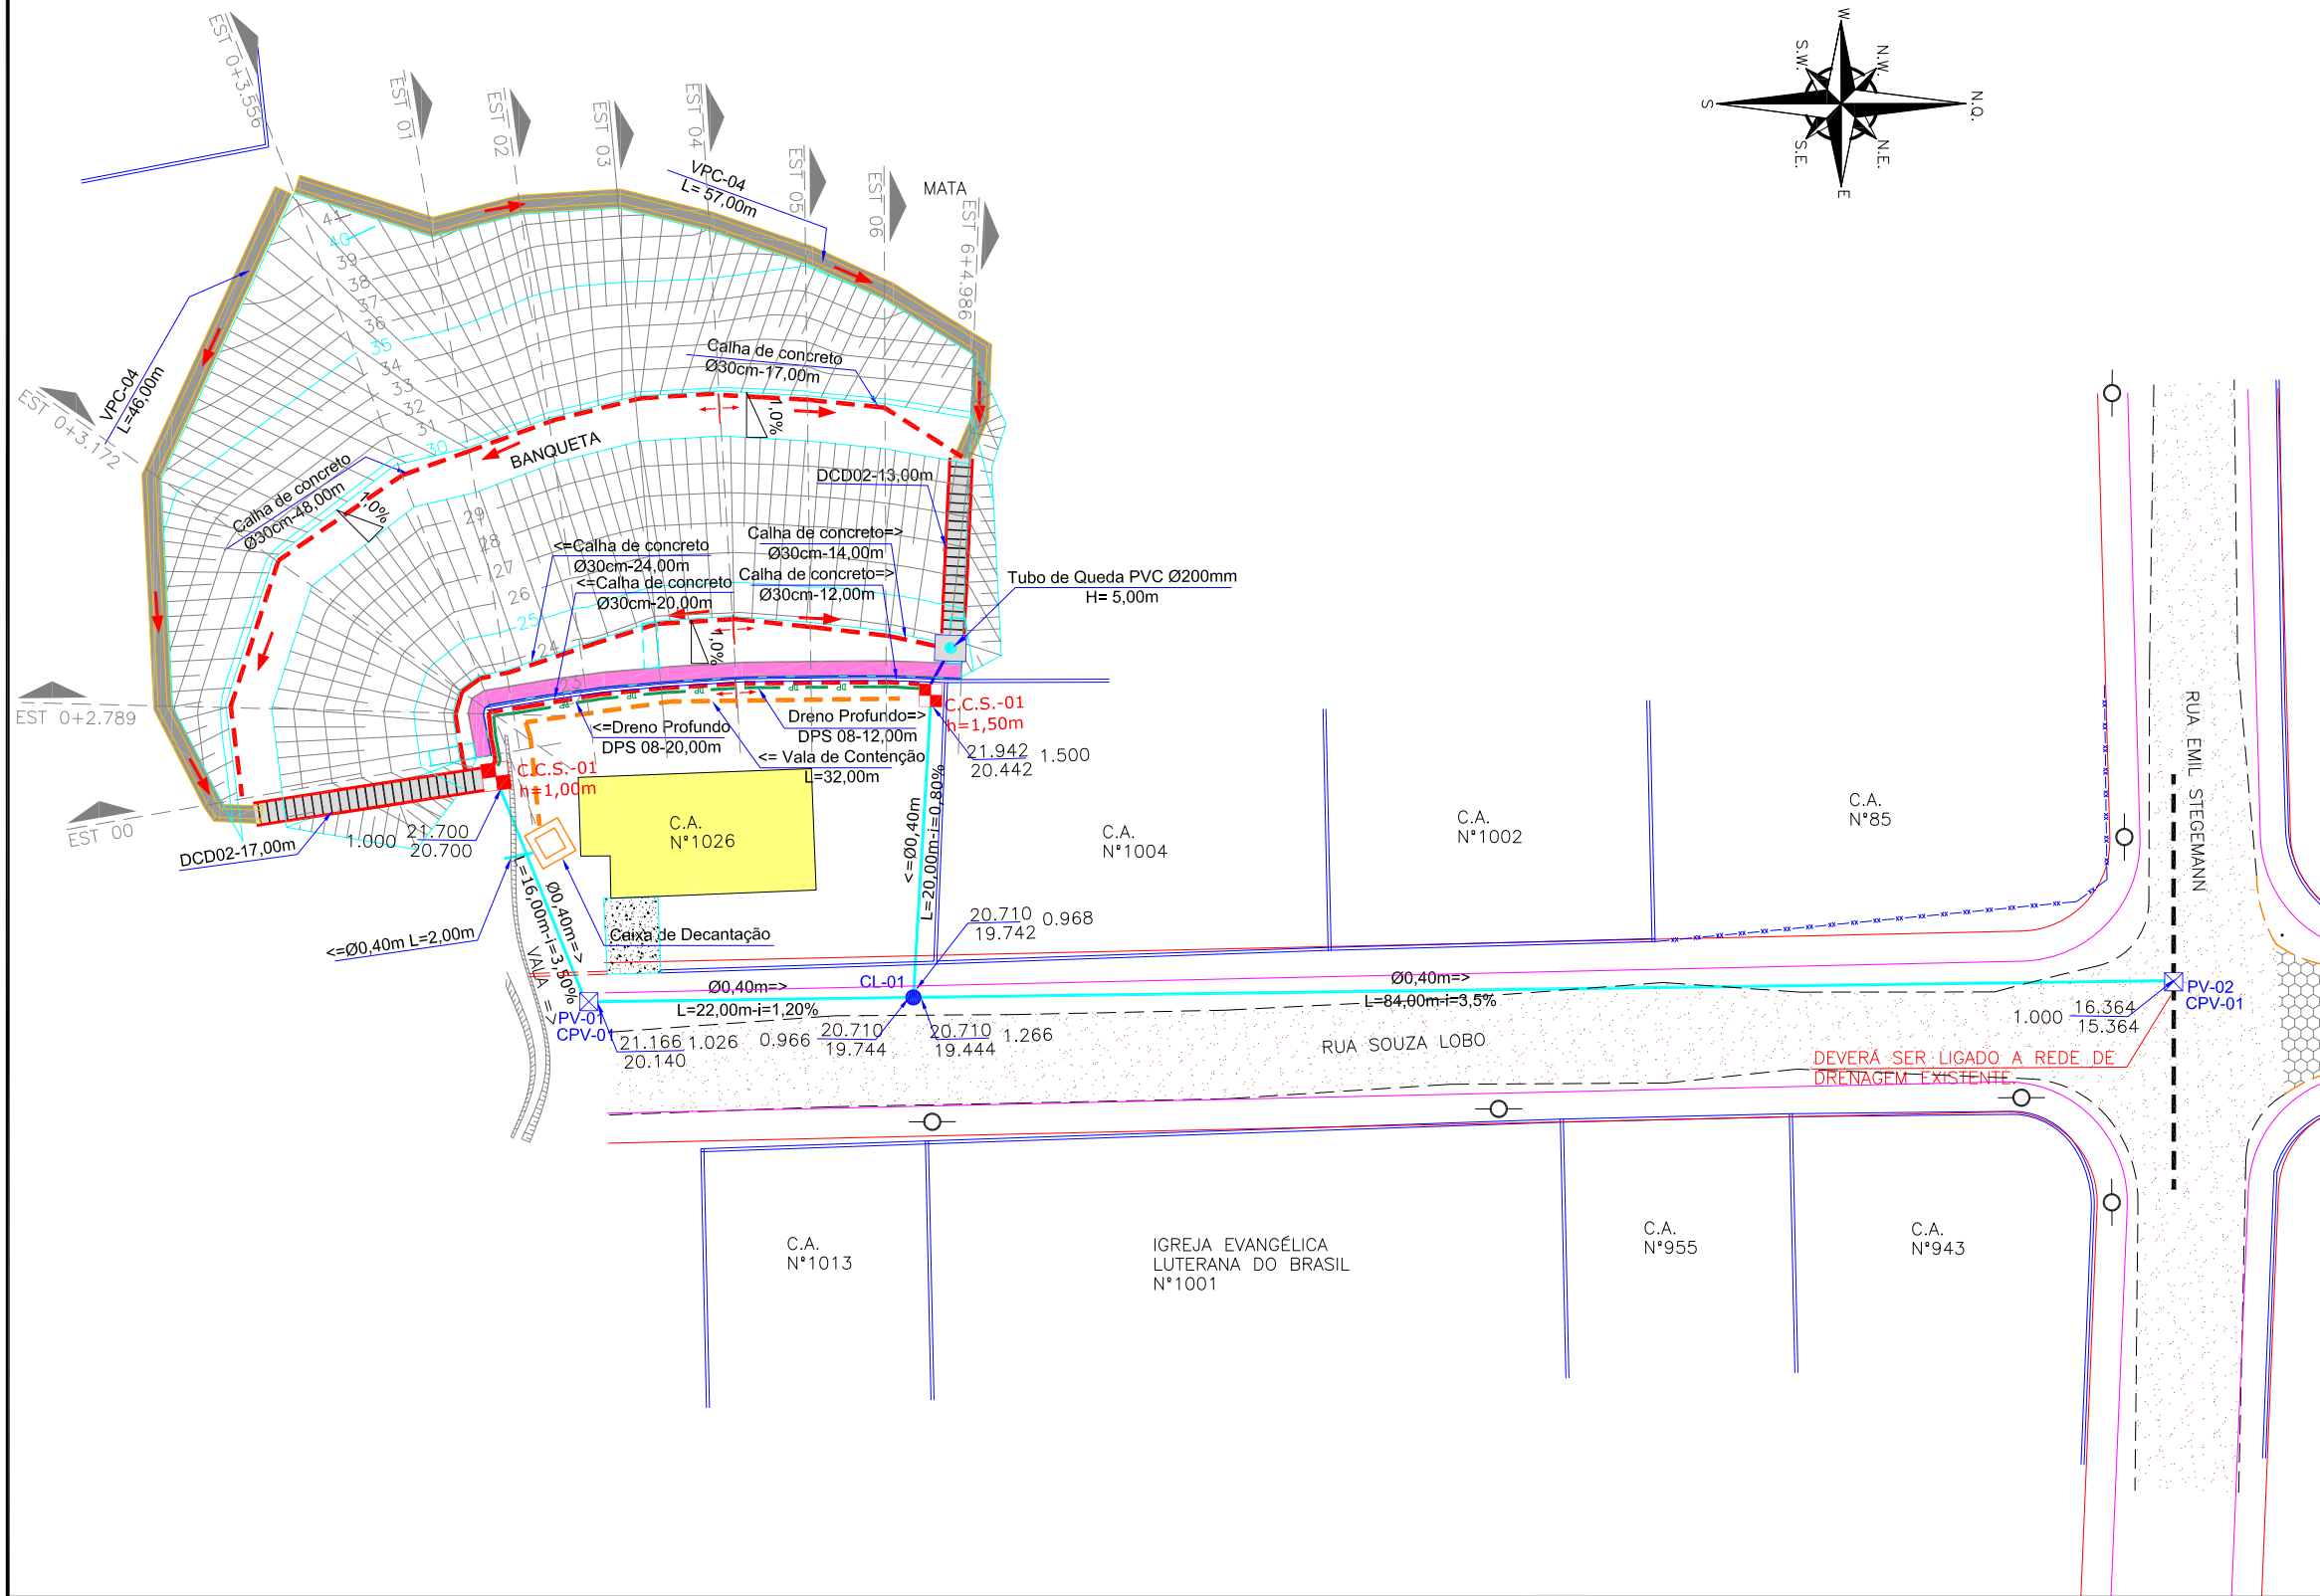

LOCALIZAÇÃO:

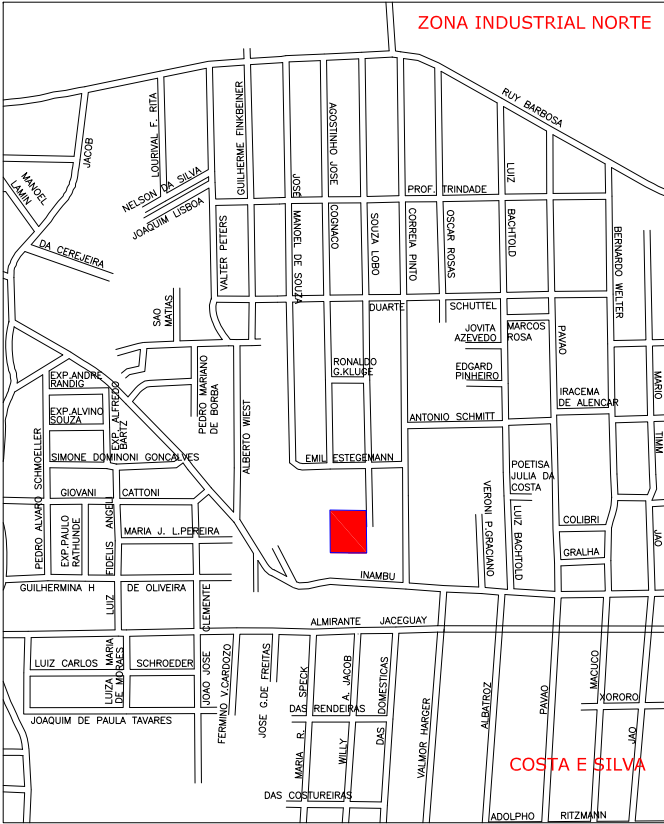

APROVAÇÕES:

LEGENDA:

	PASSEIO		MC-MARCO DE CONCRETO		LAJOTA		CAIXA DE AMORTECIMENTO (PROJ.)
	PISTA DE ROLAMENTO		MR-MARCO DE REFERÊNCIA		SAIBRO (CHÃO BATIDO)		VALA DE PROTEÇÃO - VPC (PROJ.)
	PASSEIO		PQT-PIQUETE		CONCRETO - PISO BRUTO		DESCIDA DE CORTE EM DEGRAUS- DCD (PROJ.)
	MURO DE ALVENARIA		POSTE DE CONCRETO		DRENO LONG. PROFUNDO P/ CORTE EM SOLO - DPS (PROJ.)		PV-POÇO DE VISITA (PROJ.) CPV-CHAMINÉ DO POÇO DE VISITA
	RUA EXISTENTE		PONTOS DE NÍVEIS		CAIXA COLETORA DE SARJETA PROJETADA - CCS (PROJ.)		CLP-CAIXA DE LIGAÇÃO E PASSAG. (PROJ.)
	MEIO FIO EXISTENTE		TALUDE EXISTENTE		TUBULAÇÃO PROJETADA (PROJ.)		VALA DE CONTENÇÃO E CARREAMENTO
	PROJEÇÃO TERRENO P.M.J.		CURVAS DE NÍVEL-PROJETO		TUBULAÇÃO EXISTENTE		CAIXA DE DECANTAÇÃO
	C.A. CASA DE ALVENARIA						

NOTAS:					
01 -	LEVANTAMENTO TOPOGRAFICO PLANIALTIMETRICO GEORREFERENCIADO AO DATUM SIRGAS2000 PROJEÇÃO UTM-SUL MC 51°W;				
02 -	AS ALTITUDES ORTOMÉTRICAS FORAM INTERPOLADAS NO MODELO GEOIDAL MAPGE02004 PERTENCENTE AO IBGE;				
03 -	A CAIXA DE DECANTAÇÃO E A VALA DE CONTENÇÃO E CARREAMENTO SERÃO EXECUTADAS SEM REVESTIMENTO (EM TERRA APARENTE), SENDO UTILIZADAS SOMENTE DURANTE A EXECUÇÃO DA OBRA DE TERRAPLENAGEM;				
04 -	ESTE DESENHO CONTEM INFORMAÇÕES ESPECÍFICAS À FINALIDADE QUE SE PROPÕE E NÃO DEVE SER UTILIZADO PARA OUTROS FINS SEM CONSULTAR O RESP. TÉCNICO.				

ELABORAÇÃO:	CONTRATANTE:
	MUNICÍPIO DE JOINVILLE
CONSULTORIA E PROJETOS DE ENGENHARIA www.azimute.eng.br (47) 3473-6777	
PROJETO:	PROJETO EXECUTIVO PARA RECUPERAÇÃO DE ENCOSTAS RUA SOUZA LOBO
LOCAL/TRECHO: RUA SOUZA LOBO - BAIRRO COSTA E SILVA CEP: 89.220-340 - MUNICÍPIO DE JOINVILLE / SC	DATA: MARÇO/2012
CONTEÚDO:	ESCALA: 1:500
PROJETO DE DRENAGEM PLANTA BAIXA	PRANCHA: 01/07
CODIFICAÇÃO: DRE-08911-02-01-A	EXTENSÃO/ÁREA:
RESPONSÁVEL (CONTRATANTE): MUNICÍPIO DE JOINVILLE	RESPONSÁVEL TÉCNICO (AZIMUTE): ENG. ANTÔNIO CARLOS RAMUSKI CREA SC: 026.930-7

Technical drawing of a slope stabilization project, showing a cross-section of a hillside with a road, drainage system, and gabion wall. The drawing is titled "Escala = 1:100".



Key features and labels include:

- VPC (ver detalhe)**: Vertical Curve Point (see detail).
- Solo Grampeado (ver projeto específico)**: Nailed soil (see specific project).
- Calha Circular de Concreto Ø30 cm (ver detalhe)**: Circular concrete gutter Ø30 cm (see detail).
- <=Banqueta i=1%**: Road shoulder with 1% slope.
- 2,00** and **1,00**: Dimensions indicating the width and height of the slope stabilization structure.
- Muro de Gabião**: Gabion wall.
- Muro existente**: Existing wall.
- Calha Circular de Concreto Ø30 cm (ver detalhe)**: Circular concrete gutter Ø30 cm (see detail).
- Dreno Tipo DPS 08 (ver detalhe)**: Drainage pipe Type DPS 08 (see detail).
- Vala de Contenção e Carreamento (ver detalhe)**: Containment and conveyance ditch (see detail).

The drawing illustrates the proposed stabilization measures, including the gabion wall, drainage system, and road shoulder, in relation to the existing terrain and infrastructure.

						ELABORAÇÃO:		CONTRATANTE:			
								MUNICÍPIO DE JOINVILLE			
A	MAR/2012	LUCIANA D.	APRESENTAÇÃO INICIAL	VANDER	VANDER	CONSULTORIA E PROJETOS DE ENGENHARIA www.azimute.eng.br (47) 3473-6777					
REV.	DATA	ELABORAÇÃO	MODIFICAÇÃO	VERIFICAÇÃO	COORDENAÇÃO	PROJETO:					
NOTAS: 01 – LEVANTAMENTO TOPOGRAFICO PLANIALTIMÉTRICO GEORREFERENCIADO AO DATUM SIRGAS2000 PROJEÇÃO UTM–SUL MC 51°W; 02 – AS ALTITUDES ORTOMÉTRICAS FORAM INTERPOLADAS NO MODELO GEOIDAL MAPGE02004 PERTENCENTE AO IBGE; 03 – A CAIXA DE DECANTAÇÃO E A VALA DE CONTENÇÃO E CARREAMENTO SERÃO EXECUTADAS SEM REVESTIMENTO (EM TERRA APARENTE), SENDO UTILIZADAS SOMENTE DURANTE A EXECUÇÃO DA OBRA DE TERRAPLENAGEM; 04 – ESTE DESENHO CONTÉM INFORMAÇÕES ESPECÍFICAS À FINALIDADE QUE SE PROPÕE E NÃO DEVE SER UTILIZADO PARA OUTROS FINS SEM CONSULTAR O RESP. TÉCNICO.						PROJETO EXECUTIVO PARA RECUPERAÇÃO DE ENCOSTAS RUA SOUZA LOBO					
						LOCAL/TRECHO: RUA SOUZA LOBO – BAIRRO COSTA E SILVA CEP: 89.220–340 – MUNICÍPIO DE JOINVILLE / SC					
						CONTEÚDO: PROJETO DE DRENAGEM SEÇÃO TRANSVERSAL					
						DATA: MARÇO/2012					
						ESCALA: INDICADO					
CODIFICAÇÃO: DRE-08911-02-01-A						EXTENSÃO/ÁREA: -		PRANCHA: 02/07			
RESPONSÁVEL (CONTRATANTE): MUNICÍPIO DE JOINVILLE						RESPONSÁVEL TÉCNICO (AZIMUTE): ENG. ANTÔNIO CARLOS RAMUSKI CREA SC: 026.930-7					


SEÇÃO GENÉRICA DO MURO COM LIGAÇÃO NA CAIXA COLETORA
Sem Escala

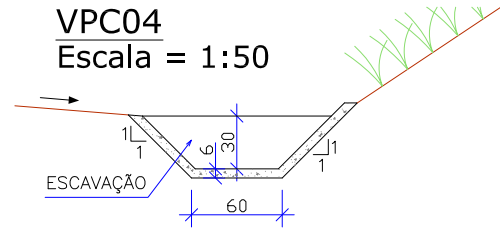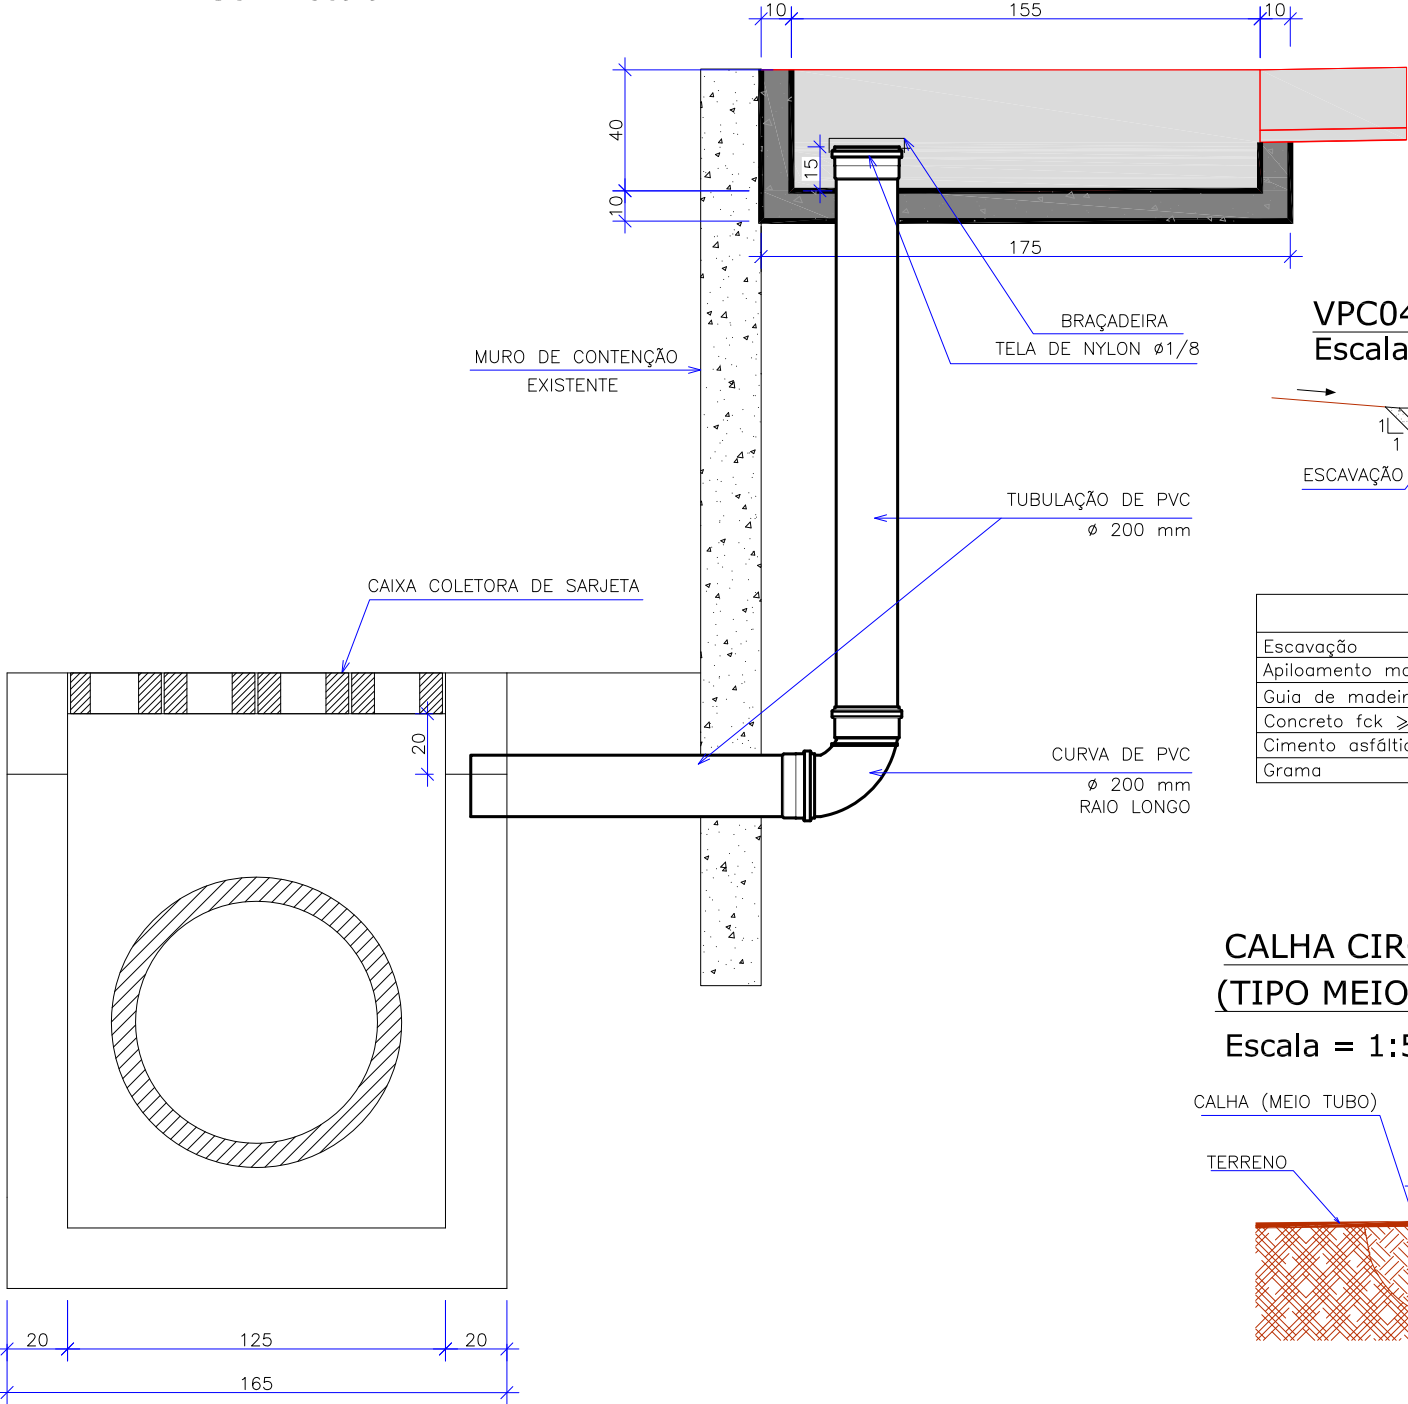

CONSUMOS MÉDIOS	
Escavação	0,28 m3/m
Apiloamento manual	0,20 m3/m
Guia de madeira (2,5 cm x 7,0 cm)	0,78 m/m
Concreto fck ≥ 15 MPa	0,094 m3/m
Cimento asfáltico	0,20 kg/m
Grama	0,90 m2/m


CALHA CIRCULAR DE CONCRETO
(TIPO MEIO TUBO)

Escala = 1:50

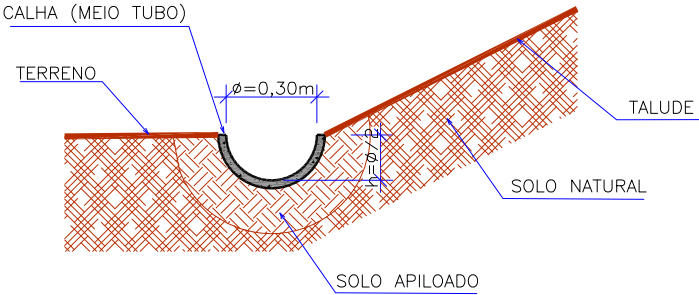


DRENOS LONGITUDINAIS PROFUNDOS PARA CORTES EM SOLO - DPS
Escala = 1:25

DISCRIMINAÇÃO	UD	CONSUMOS MÉDIOS
		DPS08
ESCAVAÇÃO CLASSIFICADA	m3/m	0,75
MATERIAL FILTRANTE	m3/m	—
MATERIAL DRENANTE	m3/m	0,73
MATERIAL DE PROTEÇÃO	m3/m	—
SELO DE ARGILA	m3/m	—
TUBO DE PVC FURADO Ø=15cm	m/m	—
TUBO DE CONCRETO OU PEAD CORRUGADO	m/m	1,00
MANTA GEOTÊXTIL	m2/m	4,30
FORMA DE MADEIRA	m2/m	—

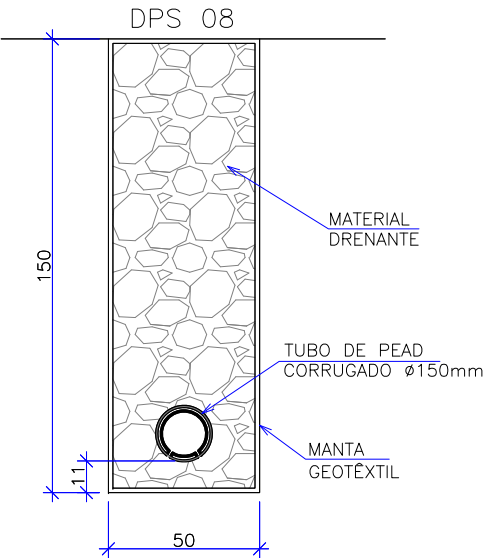


CAIXA DE AMORTECIMENTO
Escala = 1:25

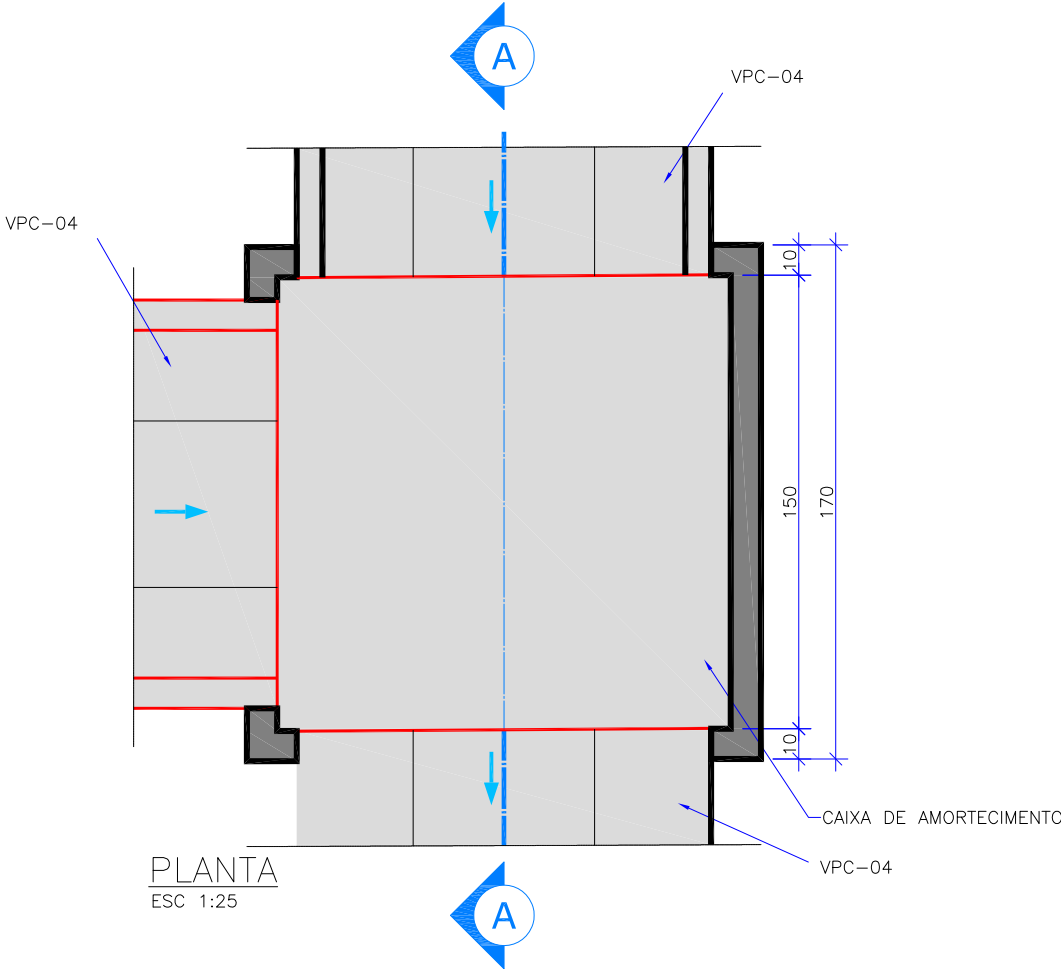

PLANTA
ESC 1:25

CAIXA DE AMORTECIMENTO - CORTE AA'
Escala = 1:25

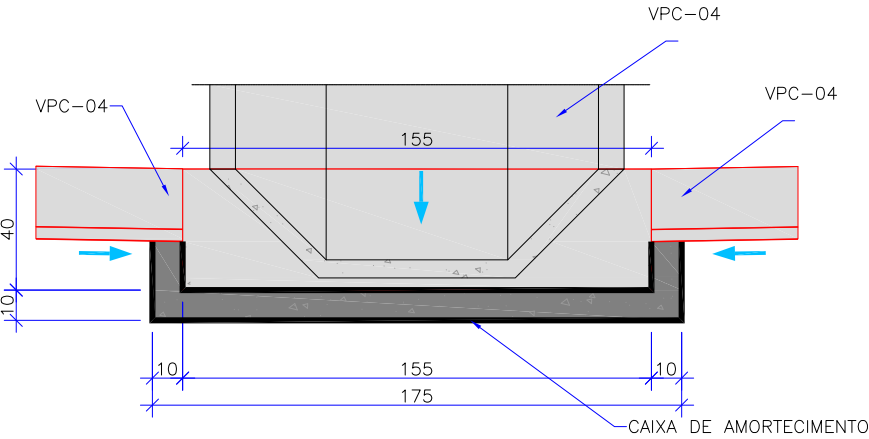

ELABORAÇÃO:						CONTRATANTE:		
						MUNICÍPIO DE JOINVILLE		
CONSULTORIA E PROJETOS DE ENGENHARIA www.azimute-eng.br (47) 3473-6777								
A	MAR/2012	LUCIANA D.	APRESENTAÇÃO INICIAL	VANDER	VANDER			
REV.	DATA	ELABORAÇÃO	MODIFICAÇÃO	VERIFICAÇÃO	COORDENAÇÃO			
NOTAS:								
01 – A CAIXA DE DECANTAÇÃO E A VALA DE CONTENÇÃO E CARREAMENTO SERÃO EXECUTADAS SEM REVESTIMENTO (EM TERRA APARENTE), SENDO UTILIZADAS SOMENTE DURANTE A EXECUÇÃO DA OBRA DE TERRAPLENAGEM;								
02 – ESTE DESENHO CONTÉM INFORMAÇÕES ESPECÍFICAS À FINALIDADE QUE SE PROPÕE E NÃO DEVE SER UTILIZADO PARA OUTROS FINS SEM CONSULTAR O RESP. TÉCNICO.								
PROJETO:						PROJETO EXECUTIVO PARA RECUPERAÇÃO DE ENCOSTAS RUA SOUZA LOBO		
LOCAL/TRECHO: RUA SOUZA LOBO – BAIRRO COSTA E SILVA CEP: 89.220-340 – MUNICÍPIO DE JOINVILLE / SC								
CONTEÚDO:						DATA: MARÇO/2012		
PROJETO DE DRENAGEM								
DETALHES						ESCALA: INDICADO		
CODIFICAÇÃO: DRE-08911-02-01-A						EXTENSÃO/ÁREA: -		PRANCHA: 03/07
RESPONSÁVEL (CONTRATANTE): MUNICÍPIO DE JOINVILLE						RESPONSÁVEL TÉCNICO (AZIMUTE): ENG. ANTÔNIO CARLOS RAMUSKI CREA SC: 026.930-7		

CAIXA COLETORA DE SARJETA (CCS) COM GRELHA DE CONCRETO (TCC-01)

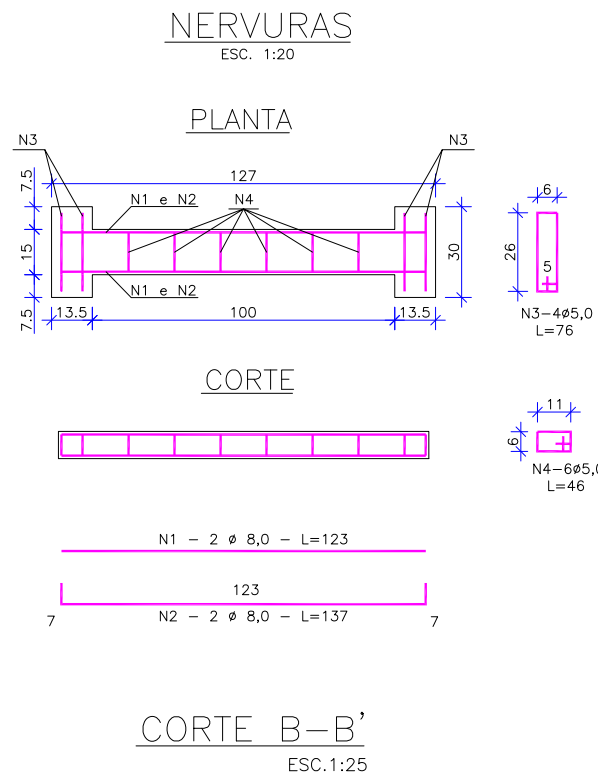
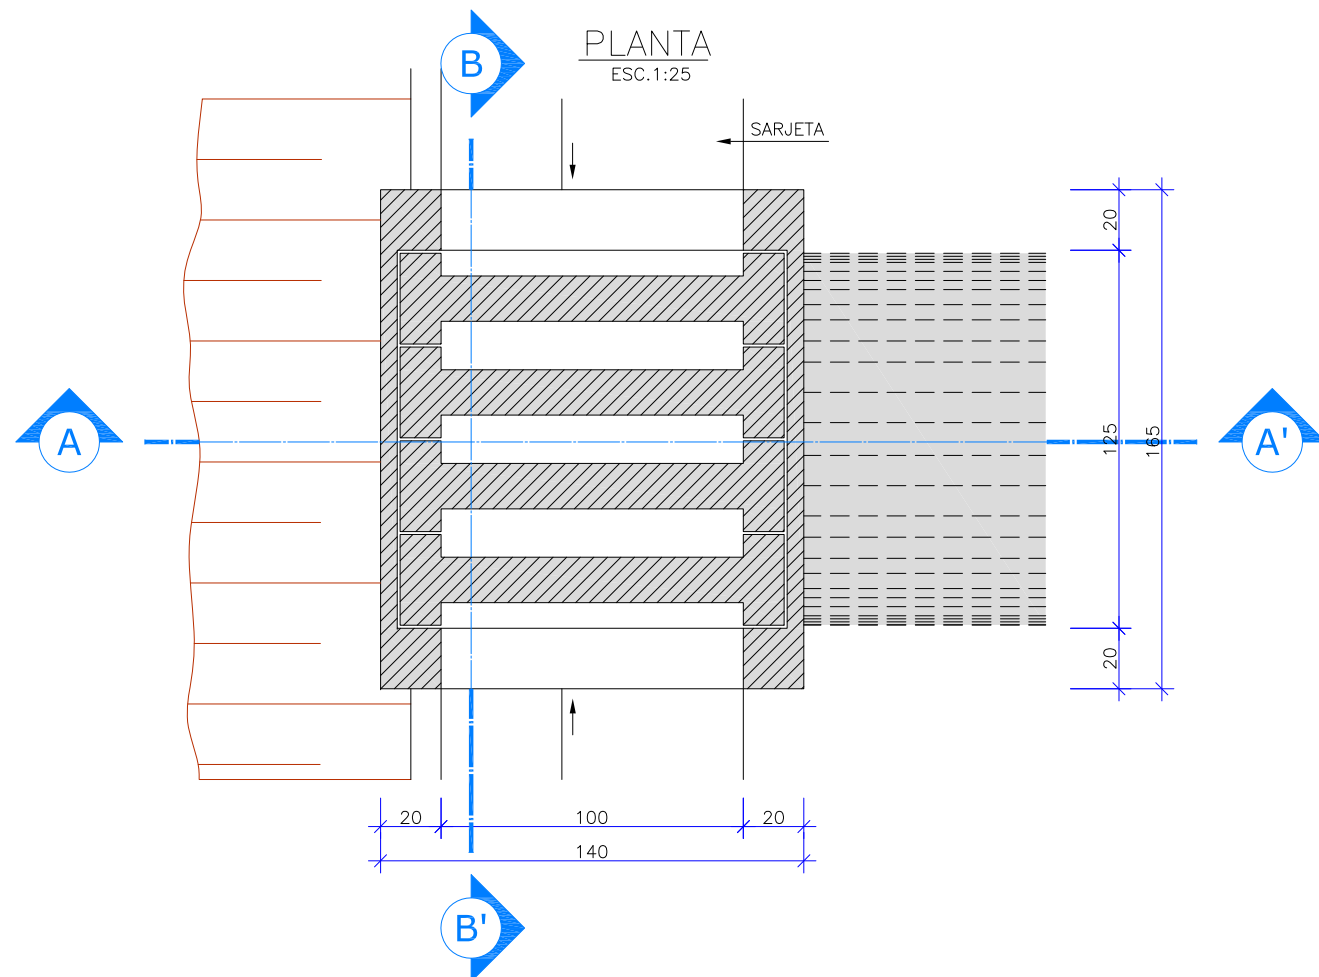


TABELA DA ARMADURA



AÇO CA 50				
N	DIÂMETRO (mm)	COMPRIMENTO (m)	PESO UNITÁRIO (kg)	PESO TOTAL (kg)
1	8,00	2,46	0,40	0,99
2	8,00	2,74	0,40	1,10
3	5,00	3,04	0,16	0,49
4	5,00	2,76	0,16	0,44
TOTAL				3,02

QUANTIDADES UNITÁRIAS (4 NERVURAS)

TCC 01		
CONCRETO fck ≥ 15 MPa	m³	0,092
AÇO CA 50	kg	12,08
FÓRMAS	m²	1,38

QUANTIDADES UNITÁRIAS (CAIXA)

CONCRETO fck ≥ 11 MPa (m³)				
H (m)	φ = 60	φ = 80	φ = 100	φ = 120
2,0	2,200/CCS01	2,100/CCS02	2,000/CCS03	1,900/CCS04
2,5	2,750/CCS05	2,650/CCS06	2,550/CCS07	2,450/CCS08
3,0	3,300/CCS09	3,200/CCS10	3,100/CCS11	3,000/CCS12
3,5	3,850/CCS13	3,750/CCS14	3,650/CCS15	3,550/CCS16
4,0	4,400/CCS17	4,300/CCS18	4,200/CCS19	4,100/CCS20
H (m)	CÓDIGO	FORMAS (m²)	ESCAVAÇÃO (m³)	APILOAMENTO (m³)
2,0	CCS01aCCS04	20,30	15,00	5,00
2,5	CCS05aCCS08	25,60	19,00	6,00
3,0	CCS09aCCS12	30,90	23,00	7,00
3,5	CCS13aCCS16	36,20	26,00	8,00
4,0	CCS17aCCS20	41,50	30,00	9,00

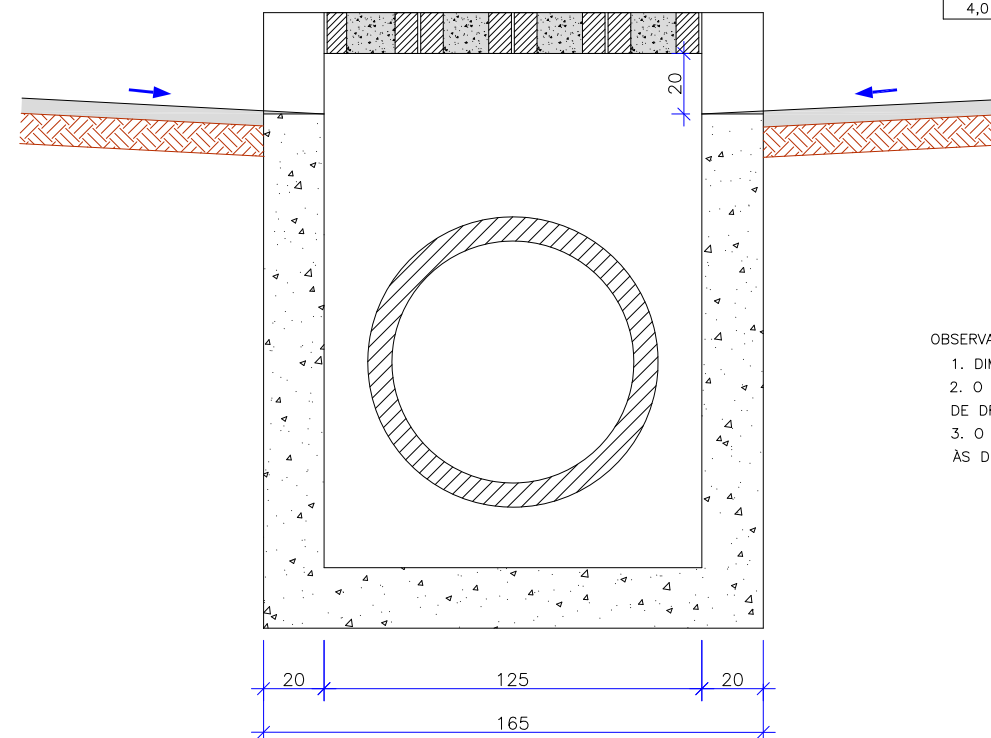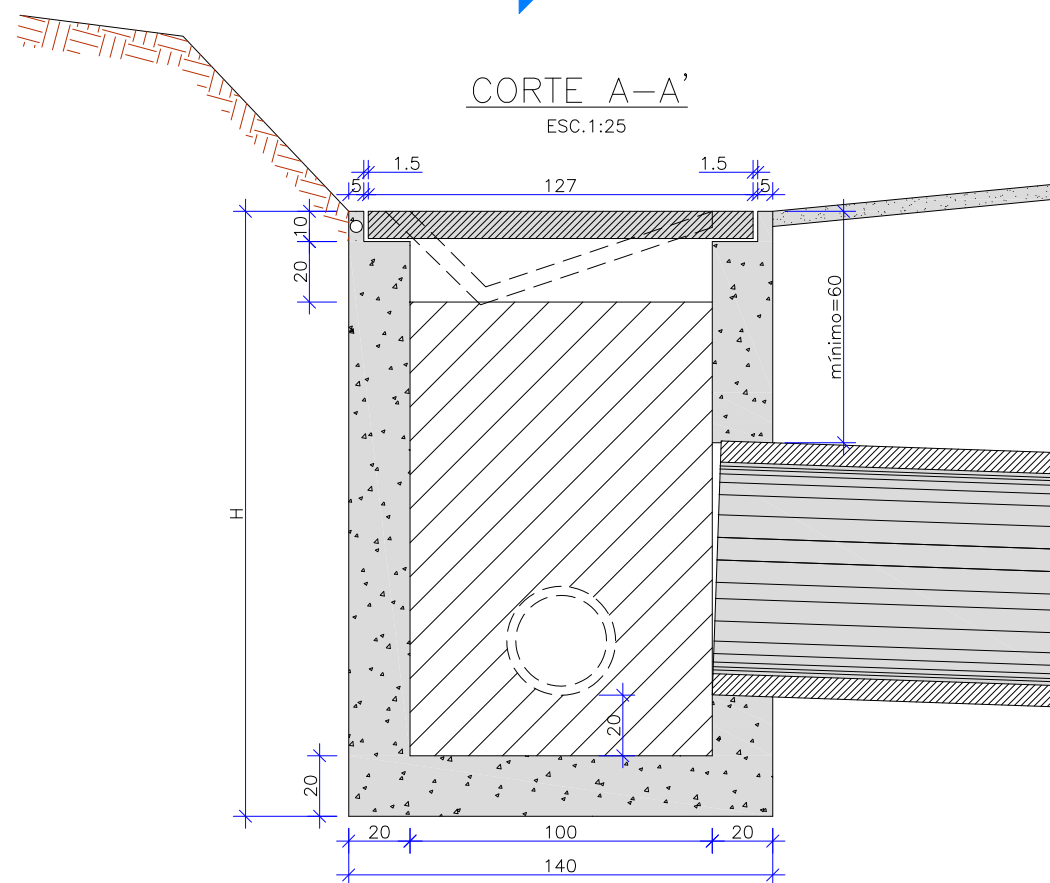


- OBSERVAÇÕES
- DIMENSÕES EM cm;
 - O DISPOSITIVO PODERÁ, OPCIONALMENTE, RECEBER A DESCARGA DE DRENOS RASOS OU PROFUNDOS;
 - O DISPOSITIVO APLICA-SE A QUALQUER TIPO DE SARJEA ESPECIFICADO, INCLUSIVE ÀS DE CANTEIRO CENTRAL. AJUSTAR, NA OBRA, A CONEXÃO DA SARJETA À CAIXA.

ELABORAÇÃO:					CONTRATANTE:				
AZIMUTE					MUNICÍPIO DE JOINVILLE				
CONSULTORIA E PROJETOS DE ENGENHARIA					RUA SOUZA LOBO				
www.azimute.eng.br (47) 3473-6777					LOCAL/TRECHO: RUA SOUZA LOBO - BAIRRO COSTA E SILVA				
PROJETO:					PROJETO EXECUTIVO PARA RECUPERAÇÃO DE ENCOSTAS				
RUA SOUZA LOBO					CEP: 89.220-340 - MUNICÍPIO DE JOINVILLE / SC				
CONTEÚDO:					DATA: MARÇO/2012				
PROJETO DE DRENAGEM					ESCALA: INDICADO				
DETALHES					PRANCHA: 04/07				
CODIFICAÇÃO: DRE-08911-02-01-A					EXTENSÃO/ÁREA:				
RESPONSÁVEL (CONTRATANTE):					RESPONSÁVEL TÉCNICO (AZIMUTE):				
MUNICÍPIO DE JOINVILLE					ENG. ANTÔNIO CARLOS RAMUSKI				
					CREA SC: 026.930-7				


DECIDA DE ÁGUA DE CORTE EM DEGRAUS - DCD

Escala = 1:25

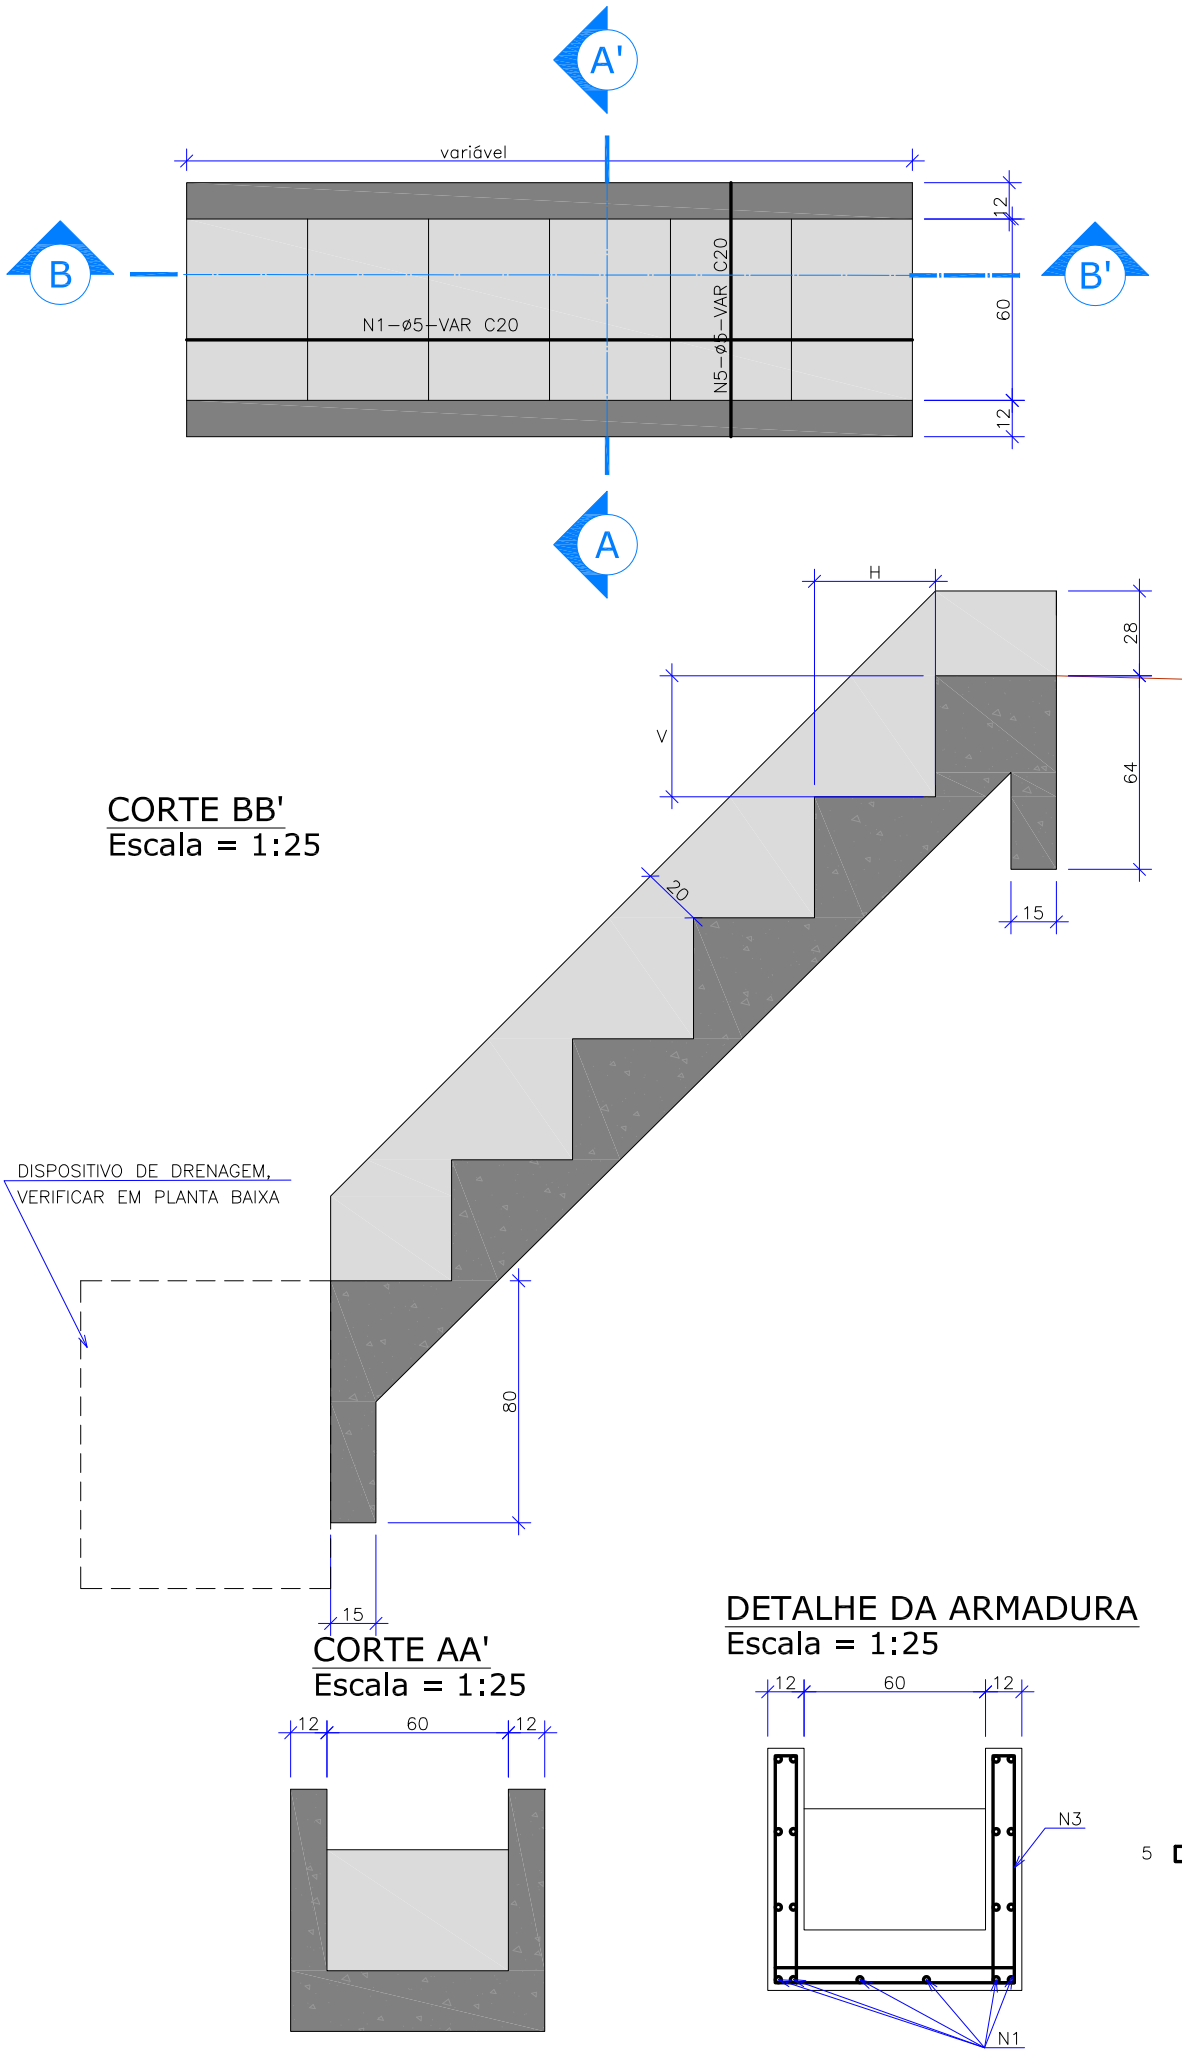

DETALHE DA ARMADURA

Escala = 1:25

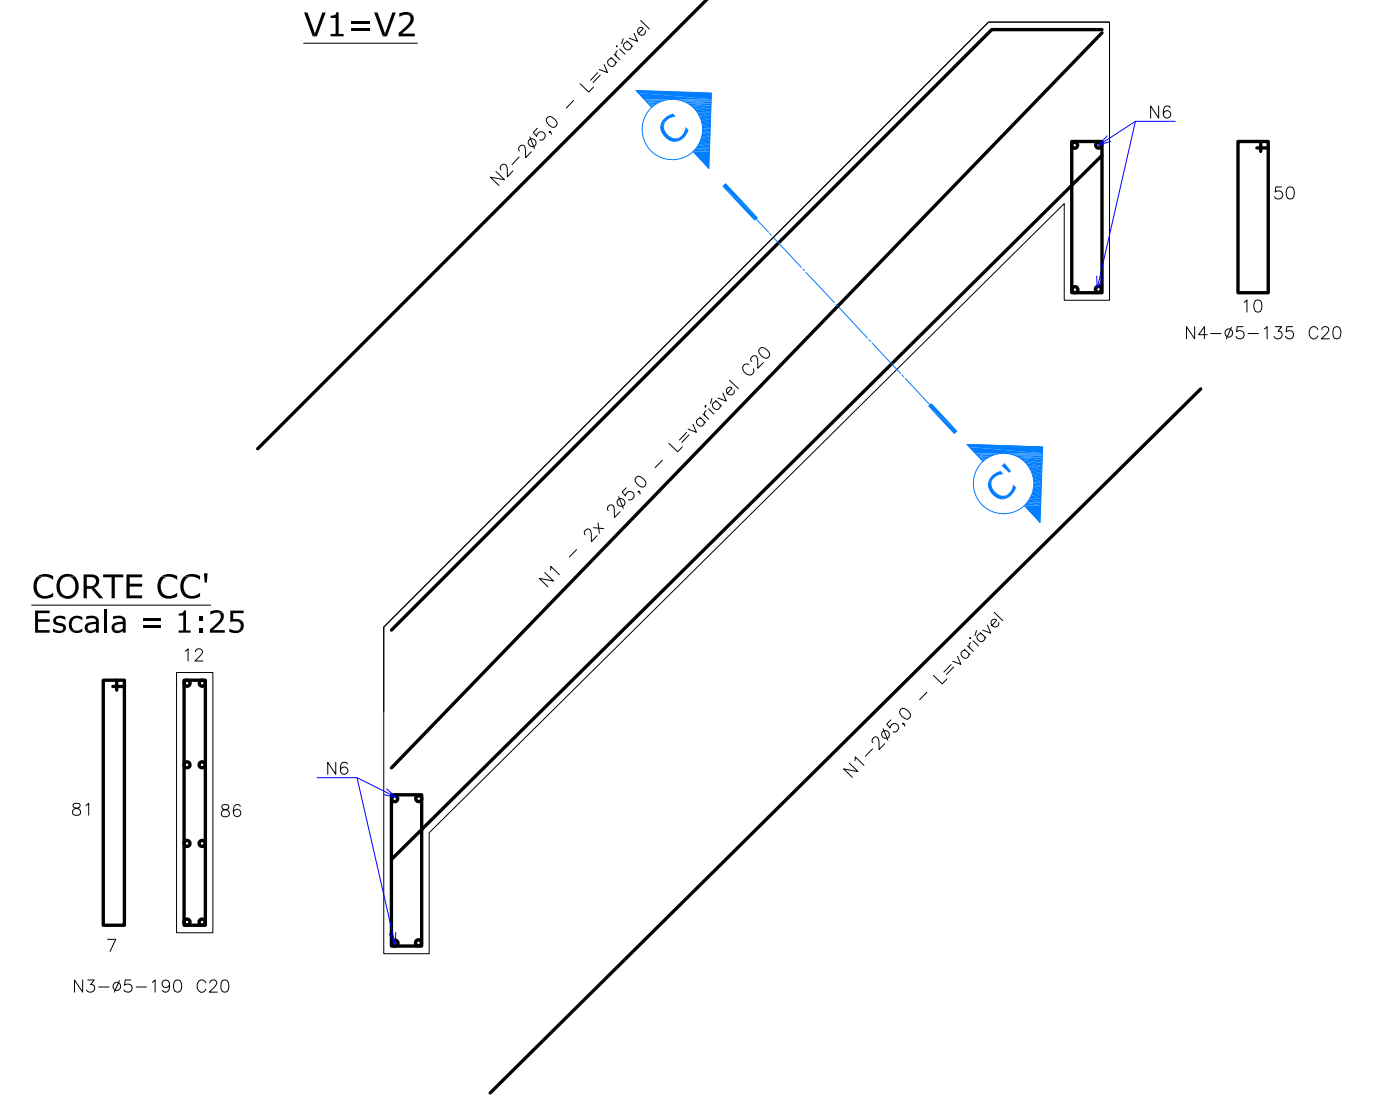


DIMENSÕES E CONSUMOS MÉDIOS												
CONCRETO SIMPLES / ARMADO					CONCRETO ARMADO							
TIPO	CONCRETO	FORMAS	ESCAVAÇÃO	APILOAMENTO	TIPO	N1	N2	N3	N4	N5	N6	PESO
	m3/m	m3/m	m3/m	m3/m		kg/m	kg/m	kg/m	kg/m	kg/m	kg/m	kg/m
DCD 02	0,35	2,83	1,24	0,12	DCD 02	3,05	0,87	4,14	0,33	1,94	0,20	10,57

- CONCRETO ESTRUTURAL fck >= 15MPa
- Dimensões em cm, bitola das barras em aço CA-60
- As juntas de dilatação serão preenchidas com argamassa asfáltica a intervalos de 10m
- O canal de condução será revestido com grama em leivas, seu custo é diluído no custo das valetas de proteção

ELABORAÇÃO:					CONTRATANTE:				
MAR/2012 LUCIANA D. APRESENTAÇÃO INICIAL VANDER VANDER					MUNICÍPIO DE JOINVILLE				
REV. DATA ELABORAÇÃO MODIFICAÇÃO VERIFICAÇÃO COORDENAÇÃO					PROJETO: PROJETO EXECUTIVO PARA RECUPERAÇÃO DE ENCOSTAS RUA SOUZA LOBO				
NOTAS:					LOCAL/TRECHO: RUA SOUZA LOBO - BAIRRO COSTA E SILVA				
01- A CAIXA DE DECAÇÃO E A VALA DE CONTENÇÃO E CARREAMENTO SERÃO EXECUTADAS SEM REVESTIMENTO (EM TERRA APARENTE), SENDO UTILIZADAS SOMENTE DURANTE A EXECUÇÃO DA OBRA DE TERRAPLENAGEM;					CEP: 89.220-340 - MUNICÍPIO DE JOINVILLE / SC				
02 - ESTE DESENHO CONTÉM INFORMAÇÕES ESPECÍFICAS À FINALIDADE QUE SE PROPÕE E NÃO DEVE SER UTILIZADO PARA OUTROS FINS SEM CONSULTAR O RESP. TÉCNICO.					CONTEÚDO: PROJETO DE DRENAGEM				
					DETALHES				
					CODIFICAÇÃO: DRE-08911-02-01-A				
					EXTENSÃO/ÁREA:				
					PRANCHA: 05/07				
					RESPONSÁVEL (CONTRATANTE):				
					RESPONSÁVEL TÉCNICO (AZIMUTE):				
					MUNICÍPIO DE JOINVILLE				
					ENG. ANTÔNIO CARLOS RAMUSKI				
					CREA SC: 026.930-7				


DETALHE DO POÇO DE VISITA

Escala = 1:50

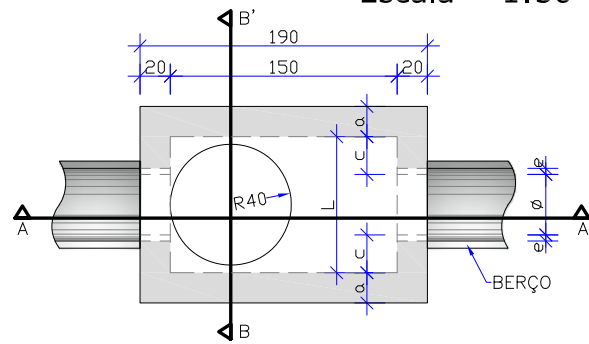


PLANTA

Escala = 1:50

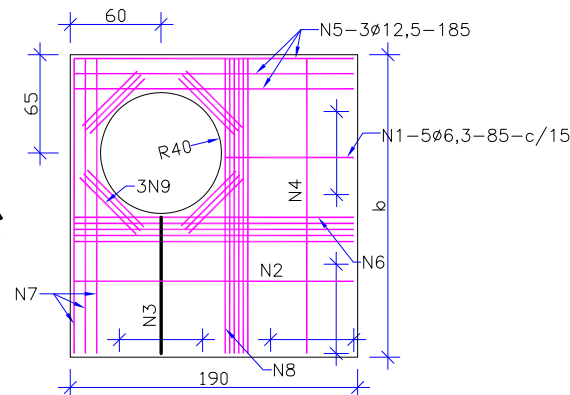


TAMPA DO POÇO DE VISITA

Escala = 1:50

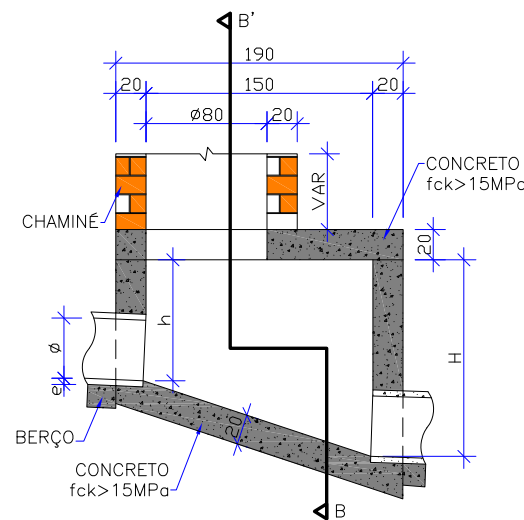

CORTE AA'

Escala = 1:50

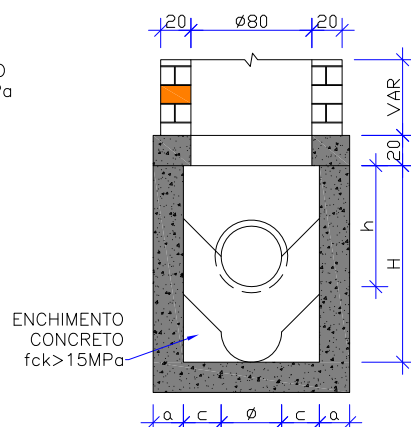

CORTE BB'


Escala = 1:50

TABELA DE ARMADURA DA TAMPA									
Ø	POSIÇÃO								
	N1	N2	N3	N4	N5	N6	N7	N8	N9
40	6,3c/15	-	-	6,3c/15	3ø12,5	-	3ø12,5	4ø6,3	12ø10
60	6,3c/15	-	-	6,3c/15	3ø12,5	-	3ø12,5	4ø6,3	12ø10
80	6,3c/15	-	-	6,3c/15	3ø12,5	-	3ø12,5	4ø6,3	12ø10
100	6,3c/15	-	-	6,3c/15	3ø12,5	-	3ø12,5	4ø6,3	12ø10
120	6,3c/15	4,0c/12,5	6,3c/20	6,3c/15	3ø12,5	4ø10	3ø12,5	5ø6,3	12ø10
150	6,3c/15	6,3c/15	6,3c/15	4,0c/15	3ø12,5	5ø10	3ø12,5	6ø8,0	12ø10

DIMENSÕES E QUANTIDADES APROXIMADAS PARA UMA UNIDADE										
CÓDIGO	DIMENSÕES							QUANTIDADES		
	Ø	a	b	c	h	H	L	FORMAS m²	AÇO Kg	CONCRETO m³
POÇOS DE VISITA SEM DISPOSITIVO INTERNO DE QUEDA										
PV-01	40	20	130	25	80	80	90	15,05	17,00	1,74
PV-02	60	20	130	15	80	80	90	15,05	17,00	1,67
PV-03	80	25	140	5	100	100	90	16,63	17,50	2,08
PV-04	100	25	150	-	130	130	100	19,64	22,90	2,48
PV-05	120	25	170	-	150	150	120	23,62	25,70	2,89
PV-06	150	25	200	-	180	180	150	30,19	31,60	3,50
POÇOS DE VISITA COM DISPOSITIVO INTERNO DE QUEDA DE 50 cm										
PV-07	40	20	130	25	80	130	90	17,85	17,00	2,03
PV-08	60	20	130	15	80	130	90	17,85	17,00	1,97
PV-09	80	25	140	5	100	150	90	19,48	17,50	2,42
PV-10	100	25	150	-	130	180	100	20,57	22,90	2,84
PV-11	120	25	170	-	150	200	120	26,77	25,70	3,27
PV-12	150	25	200	-	180	230	150	33,64	31,60	3,92
POÇOS DE VISITA COM DISPOSITIVO INTERNO DE QUEDA DE 100 cm										
PV-13	40	20	130	25	80	180	90	20,65	17,00	2,36
PV-14	60	20	130	15	80	180	90	20,65	17,00	2,30
PV-15	80	25	140	5	100	200	90	22,33	17,50	2,80
PV-16	100	25	150	-	130	230	100	25,54	22,90	3,24
PV-17	120	25	170	-	150	250	120	29,92	25,70	3,69
PV-18	150	25	200	-	180	280	150	37,09	31,60	4,31


DETALHAMENTO DA CHAMINÉ DO POÇO DE VISITA

Escala = 1:25

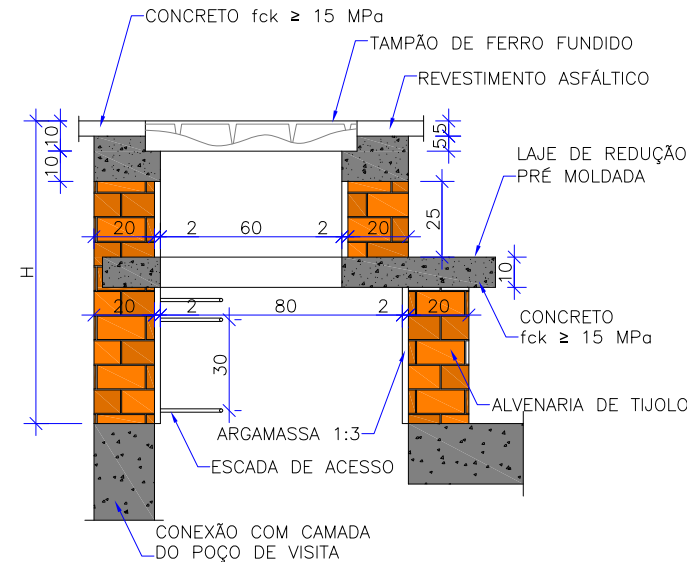

CORTE TRANSVERSAL


Escala = 1:25

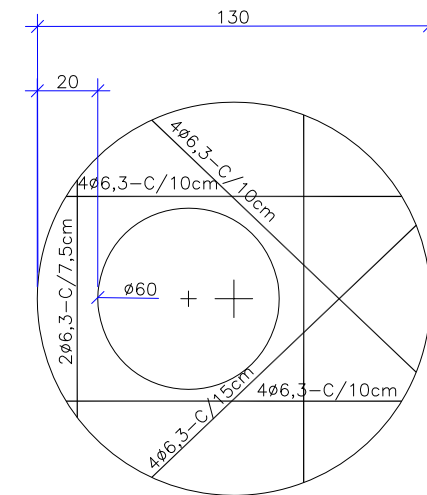

LAJE DE REDUÇÃO

Escala = 1:25

QUANTIDADES APROXIMADAS PARA UMA CHAMINÉ E ACESSÓRIOS								
CÓDIGO	H	ALVENARIA DE TIJOLOS (m²)	ARGAMASSA 1:3 (m³)	FORMAS (m²)	AÇO CA-25 (kg)	AÇO CA-50 (kg)	CONCRETO fck > 15 MPa (m³)	TAMPÃO DE FERRO FUNDIDO (kg)
CPV-01	100	3,93	0,06	2,59	5,9	5,4	0,190	104
CPV-02	150	5,57	0,09	2,59	8,8	5,4	0,190	104
CPV-03	200	7,20	0,11	2,59	11,7	5,4	0,190	104
CPV-04	250	8,84	0,14	2,59	14,7	5,4	0,190	104
CPV-05	300	10,47	0,16	2,59	17,6	5,4	0,190	104
CPV-06	350	12,11	0,19	2,59	20,5	5,4	0,190	104
CPV-07	400	13,74	0,21	2,59	23,5	5,4	0,190	104

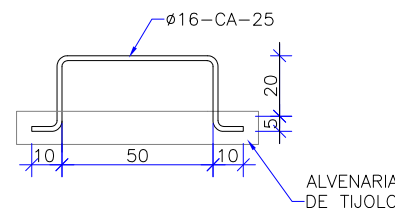

DEGRAUS DA ESCADA



Escala = 1:25

OBSERVAÇÕES:

- 01 - DIMENSÕES EM CENTÍMETROS
- 02 - BITOLAS DE AÇO EM MILÍMETROS
- 03 - RECOBRIMENTO DAS ARMADURAS: 3,0cm
- 04 - AS QUANTIDADES APRESENTADAS NÃO INCLUEM A CHAMINÉ


ASSENTAMENTO DE TUBOS

Escala = 1:25

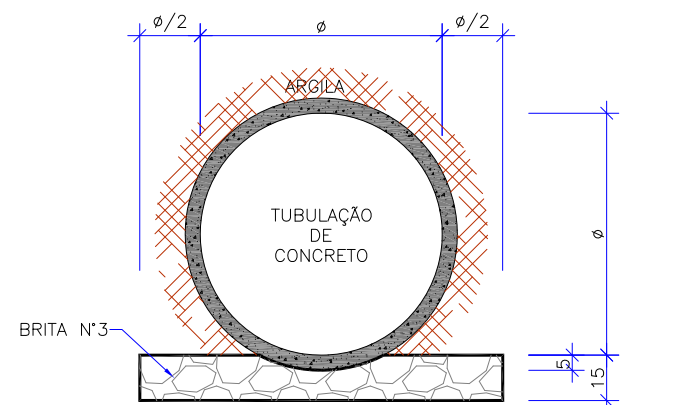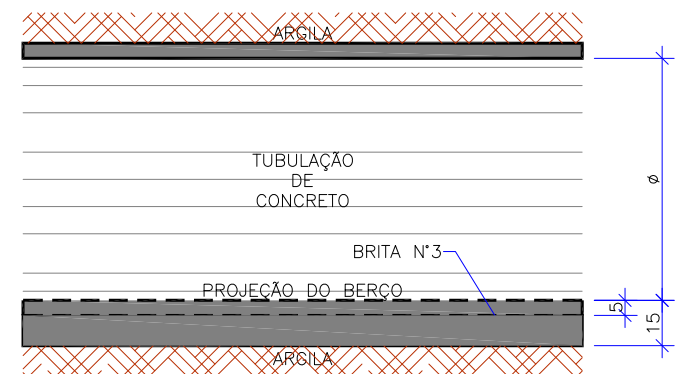


ELABORAÇÃO:				CONTRATANTE:			
MAR/2012				MUNICÍPIO DE JOINVILLE			
LUCIANA D.				VANDER			
APRESENTAÇÃO INICIAL				VANDER			
REV. DATA				COORDENAÇÃO			
ELABORAÇÃO				MODIFICAÇÃO			
NOTAS:				VERIFICAÇÃO			
01 - A CAIXA DE DECAÇÃO E A VALA DE CONTENÇÃO E CARREAMENTO SERÃO EXECUTADAS SEM REVESTIMENTO (EM TERRA APARENTE), SENDO UTILIZADAS SOMENTE DURANTE A EXECUÇÃO DA OBRA DE TERRAPLENAGEM;				PROJETO EXECUTIVO PARA RECUPERAÇÃO DE ENCOSTAS RUA SOUZA LOBO			
02 - ESTE DESENHO CONTÉM INFORMAÇÕES ESPECÍFICAS À FINALIDADE QUE SE PROPÕE E NÃO DEVE SER UTILIZADO PARA OUTROS FINS SEM CONSULTAR O RESP. TÉCNICO.				LOCAL/TRECHO: RUA SOUZA LOBO - BAIRRO COSTA E SILVA CEP: 89.220-340 - MUNICÍPIO DE JOINVILLE / SC			
CONTEÚDO:				DATA: MARÇO/2012			
PROJETO DE DRENAGEM				ESCALA: INDICADO			
DETALHES				PRANCHA: 06/07			
CODIFICAÇÃO: DRE-08911-02-01-A				EXTENSÃO/ÁREA:			
RESPONSÁVEL (CONTRATANTE): MUNICÍPIO DE JOINVILLE				RESPONSÁVEL TÉCNICO (AZIMUTE): ENG. ANTÔNIO CARLOS RAMUSKI CREA SC: 026.930-7			

CAIXA DE DECANTAÇÃO - Corte Esquemático
Escala = 1:50

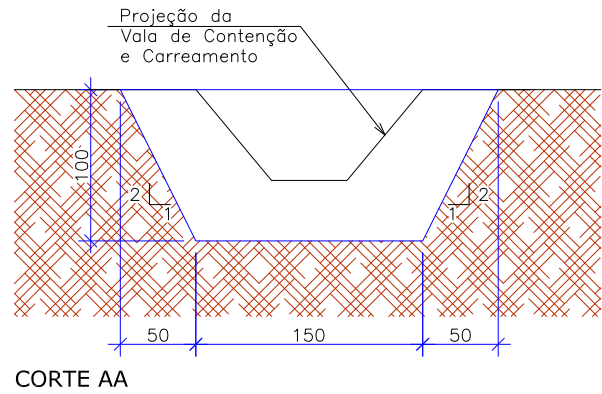


A caixa de decantação e a vala de contenção e carreamento serão executadas sem revestimento (em terra aparente), sendo utilizadas somente durante a execução da obra de Terraplenagem.


CAIXA DE DECANTAÇÃO - Planta Baixa
Sem escala

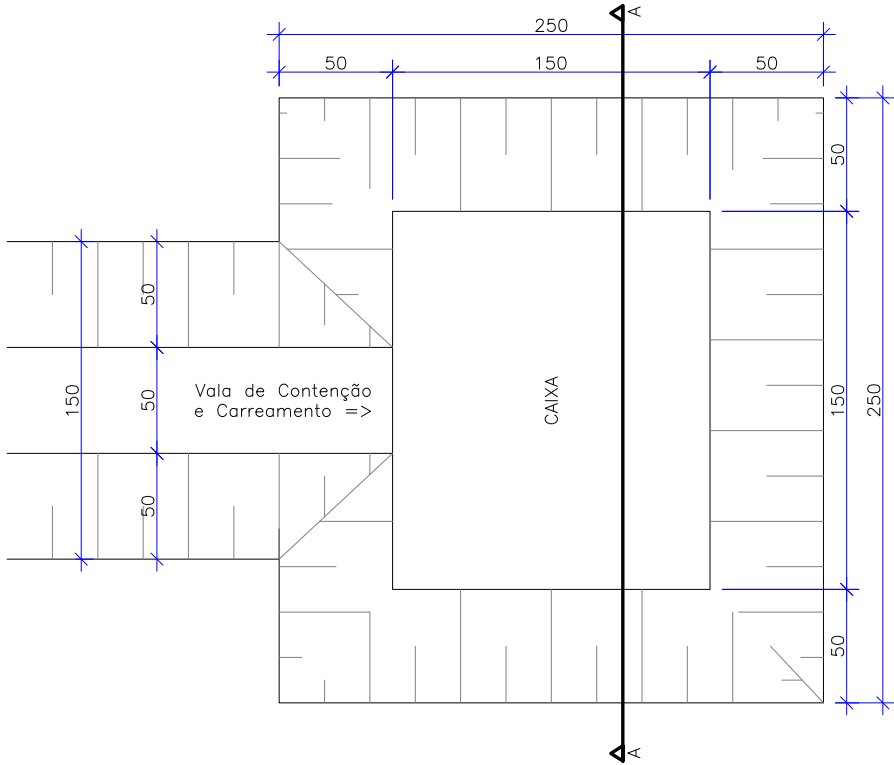

VALAS DE CONTENÇÃO E CARREAMENTO - Corte Esquemático
Escala 1/50

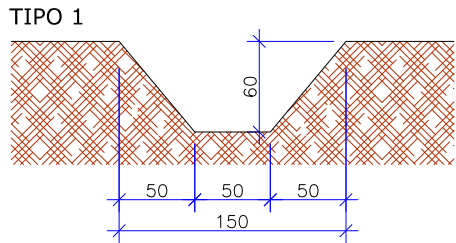

CAIXA DE LIGAÇÃO - PADRÃO PMJ
Escala = 1:25

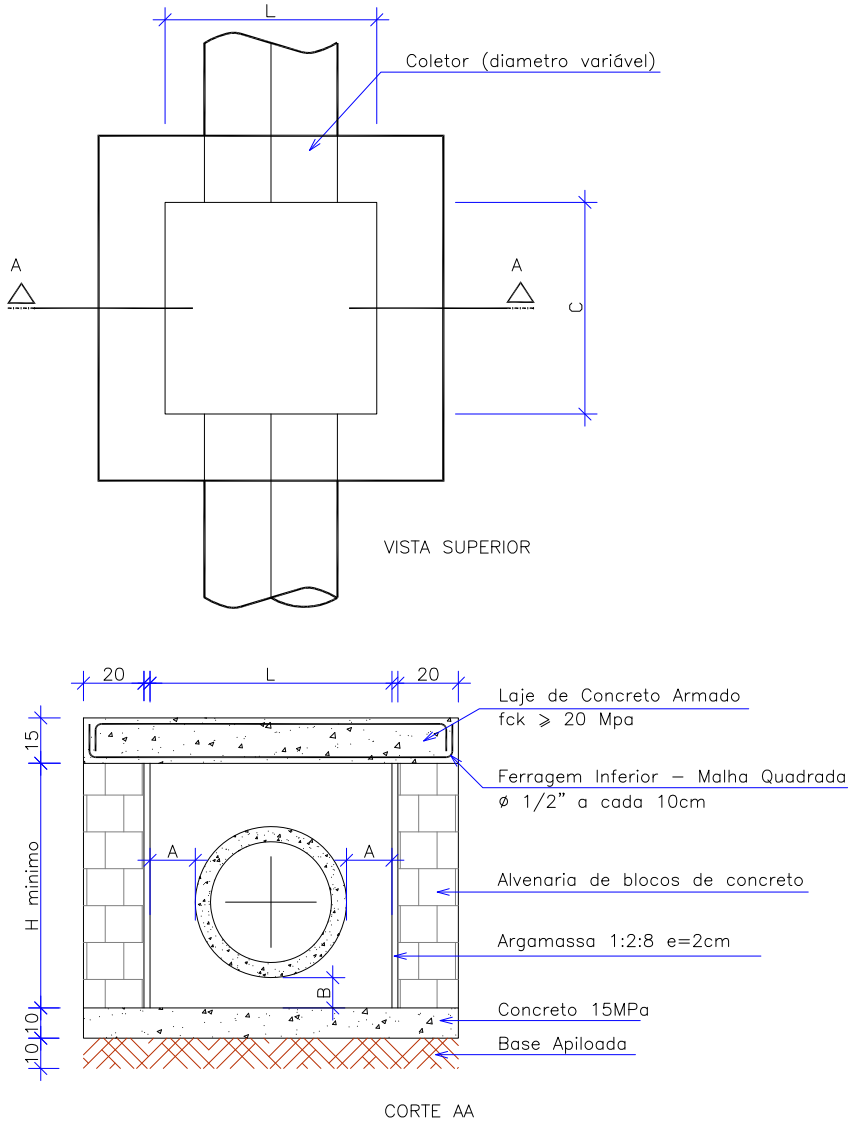


DIMENSÕES					
TIPO	Ø TUBO(m)	L (m)	A (m)	B (m)	C (m)
CL-01	0,40	0,78	0,15	0,50	1,00
CL-02	0,60	1,04	0,15	0,50	1,00
CL-03	0,80	1,30	0,15	0,50	1,20
CL-04	1,00	1,52	0,15	0,50	1,50
CL-05	1,20	1,86	0,20	0,50	1,50
CL-06	1,50	2,17	0,20	0,50	1,50

						ELABORAÇÃO:		CONTRATANTE:			
								MUNICÍPIO DE JOINVILLE			
A	MAR/2012	LUCIANA D.	APRESENTAÇÃO INICIAL	VANDER	VANDER	CONSULTORIA E PROJETOS DE ENGENHARIA www.azimute.eng.br (47) 3473-6777					
REV.	DATA	ELABORAÇÃO	MODIFICAÇÃO	VERIFICAÇÃO	COORDENAÇÃO						
NOTAS:						PROJETO: PROJETO EXECUTIVO PARA RECUPERAÇÃO DE ENCOSTAS RUA SOUZA LOBO					
01- A CAIXA DE DECANTAÇÃO E A VALA DE CONTENÇÃO E CARREAMENTO SERÃO EXECUTADAS SEM REVESTIMENTO (EM TERRA APARENTE), SENDO UTILIZADAS SOMENTE DURANTE A EXECUÇÃO DA OBRA DE TERRAPLENAGEM;						LOCAL/TRECHO: RUA SOUZA LOBO – BAIRRO COSTA E SILVA CEP: 89.220-340 – MUNICÍPIO DE JOINVILLE / SC					
02 – ESTE DESENHO CONTEM INFORMAÇÕES ESPECÍFICAS À FINALIDADE QUE SE PROPÕE E NÃO DEVE SER UTILIZADO PARA OUTROS FINS SEM CONSULTAR O RESP. TÉCNICO.						CONTEÚDO: PROJETO DE DRENAGEM				DATA: MARÇO/2012	
						DETALHES				ESCALA: INDICADO	
						CODIFICAÇÃO: DRE-08911-02-01-A		EXTENSÃO/ÁREA: -		PRANCHA: 07/07	
						RESPONSÁVEL (CONTRATANTE): MUNICÍPIO DE JOINVILLE				RESPONSÁVEL TÉCNICO (AZIMUTE): ENG. ANTÔNIO CARLOS RAMUSKI CREA SC: 026.930-7	

PLANTA BAIXA
Escala = 1:500

PROJEÇÃO ÁREA P.M.J.

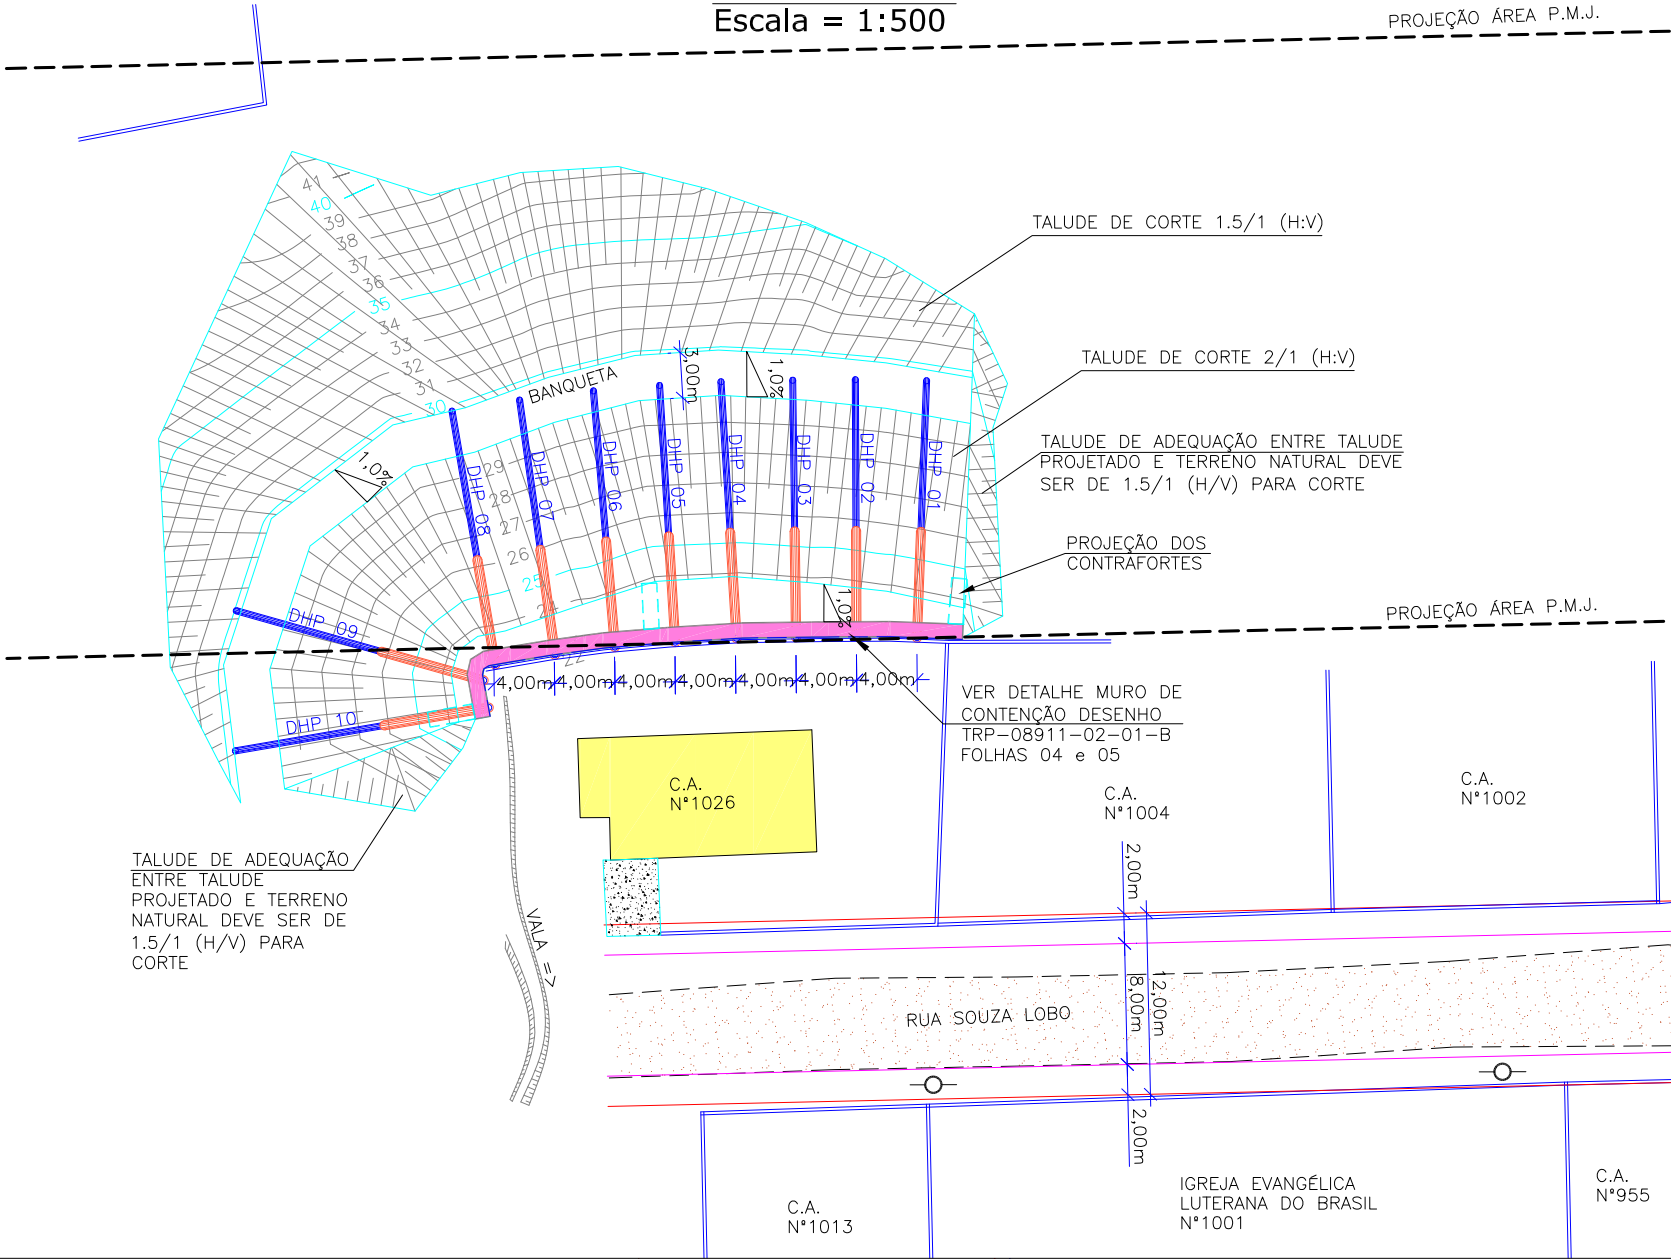


DRENOS DHP'S		
DHP	Comprimento (m)	Cota da Boca (m)
01	17,00	VAR
02	17,00	VAR
03	17,00	VAR
04	17,00	VAR
05	17,00	VAR
06	17,00	VAR
07	17,00	VAR
08	17,00	VAR
09	17,00	VAR
10	17,00	VAR

LOCALIZAÇÃO:



APROVAÇÕES:

DETALHE DO DHP - DRENO HORIZONTAL PROFUNDO
Escala 1:75

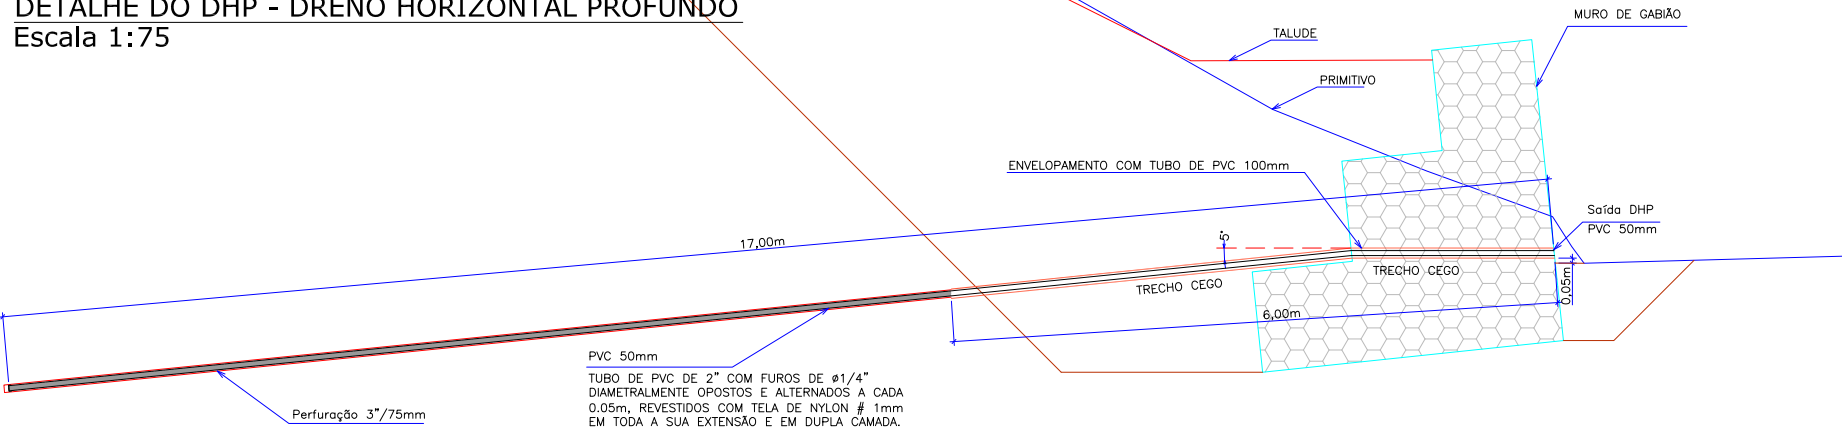

LEGENDA:

	PASSEIO		TALUDE PROJETADO
	PISTA DE ROLAMENTO		POSTE DE CONCRETO
	PASSEIO		MURO DE CONTENÇÃO TIPO GABIÃO
	MURO DE ALVENARIA		SAIBRO (CHÃO BATIDO)
	RUA EXISTENTE		CASA DE ALVENARIA
	DHP		
	ENVELOPAMENTO DO DHP		

B	MAR/2012	LUIZ F. F.	ALTERAÇÃO DA VERSÃO DO PROJETO DO MURO	LARISSA	VANDER
A	MAR/2012	LUIZ F. F.	APRESENTAÇÃO INICIAL	LARISSA	VANDER
REV.	DATA	ELABORAÇÃO	MODIFICAÇÃO	VERIFICAÇÃO	COORDENAÇÃO
NOTAS:					
01 - DEMAIS INFORMAÇÕES A RESPEITO DO PROJETO PODEM SER CONSULTADAS NO RELATÓRIO TÉCNICO;					
02 - NOS DRENOS LOCALIZADOS NO PÉ DO MURO DE GABIÃO É PREVISTO SEGMENTO RETO (SEM INCLINAÇÃO) NA TRAVESSIA DO MURO;					
03 - ESTE DESENHO CONTÉM INFORMAÇÕES ESPECÍFICAS A FINALIDADE QUE SE PROPÕE E NÃO DEVE SER UTILIZADO PARA OUTROS FINS SEM CONSULTAR O RESP. TÉCNICO.					

ELABORAÇÃO:	CONTRATANTE:
	MUNICÍPIO DE JOINVILLE
CONSULTORIA E PROJETOS DE ENGENHARIA www.azimute.eng.br (47) 3473-6777	
PROJETO:	PROJETO EXECUTIVO PARA RECUPERAÇÃO DE ENCOSTAS RUA SOUZA LOBO
LOCAL/TRECHO: RUA SOUZA LOBO - BAIRRO COSTA E SILVA CEP: 89.220-340 - MUNICÍPIO DE JOINVILLE / SC	DATA: MARÇO/2012
CONTEÚDO:	ESCALA: INDICADA
PLANTA DE LOCAÇÃO E DETALHES	PRANCHA: 01/01
CODIFICAÇÃO: DRE-08911-02-02-B	EXTENSÃO/ÁREA: ---
RESPONSÁVEL (CONTRATANTE): MUNICÍPIO DE JOINVILLE	RESPONSÁVEL TÉCNICO (AZIMUTE): ENG. ANTÔNIO CARLOS RAMUSKI CREA SC: 026.930-7

3.3 - Projeto de Solo Grampeado

PLANTA BAIXA
Escala = 1:250

ÁREA A SER GRAMPEADA
VER DETALHES 01 - SEÇÃO
TÍPICA DOS CHUMBADORES

CONTORNO DA GEOMANTA

BANQUETA

1.0%

3.00m

12.00m

1.0%

TALUDE DE CORTE 1.5/1 (H:V)

TALUDE DE CORTE 2/1 (H:V)

TALUDE DE ADEQUAÇÃO ENTRE TALUDE
PROJETADO E TERRENO NATURAL DEVE
SER DE 1.5/1 (H/V) PARA CORTE

PROJEÇÃO DOS CONTRAFORTES

VER DETALHE MURO DE CONTENÇÃO DESENHO
TRP-08911-02-01-A
FOLHAS 04 e 05


C.A.
N°1026

C.A.
N°1004


RUA SOUZA LOBO

RESPONSÁVEL (CONTRATANTE): MUNICÍPIO DE JOINVILLE	RESPONSÁVEL TÉCNICO (AZIMUTE): ENG. ANTÔNIO CARLOS RAMUSKI CREA SC 036.030.7
--	--


ESQUEMA TÍPICO DA LOCAÇÃO DOS CHUMBADORES
Escala 1:100

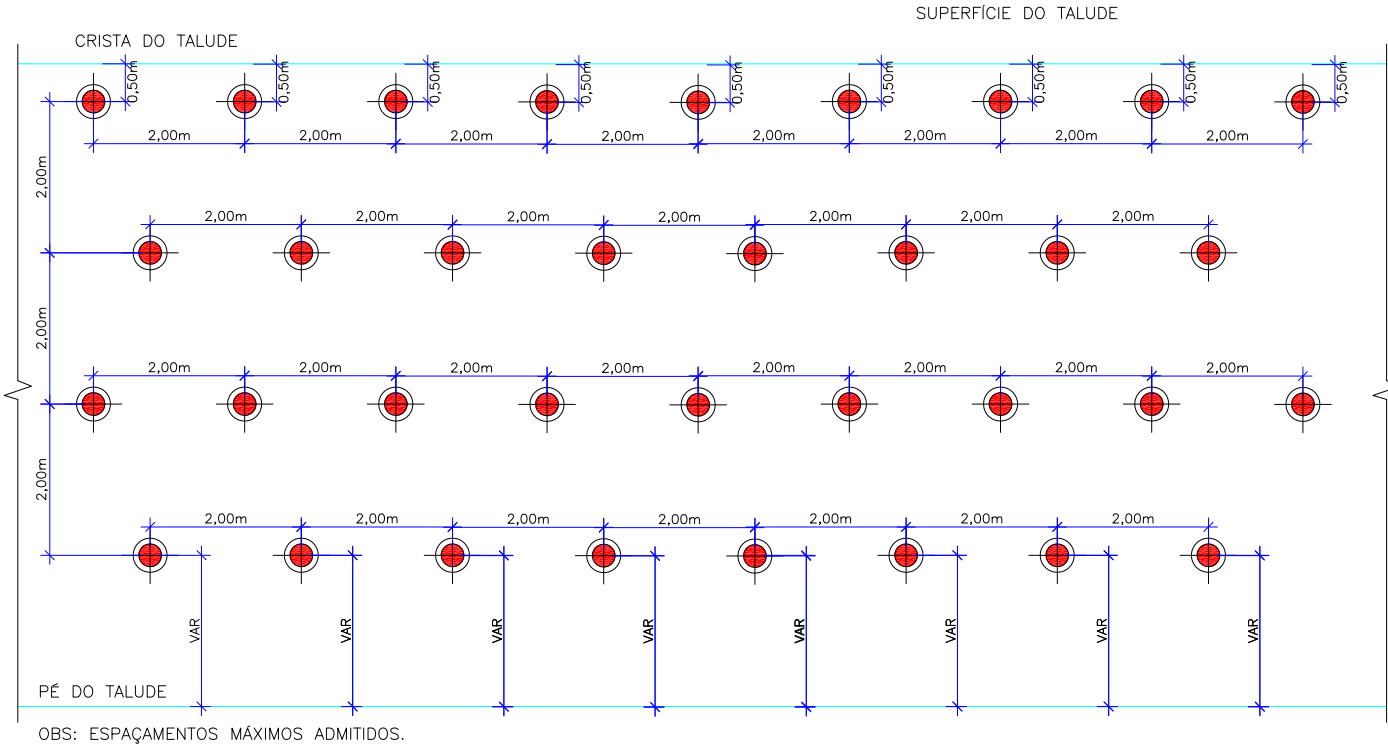


DETALHE 01 - SEÇÃO TÍPICA DOS CHUMBADORES
Escala 1:200

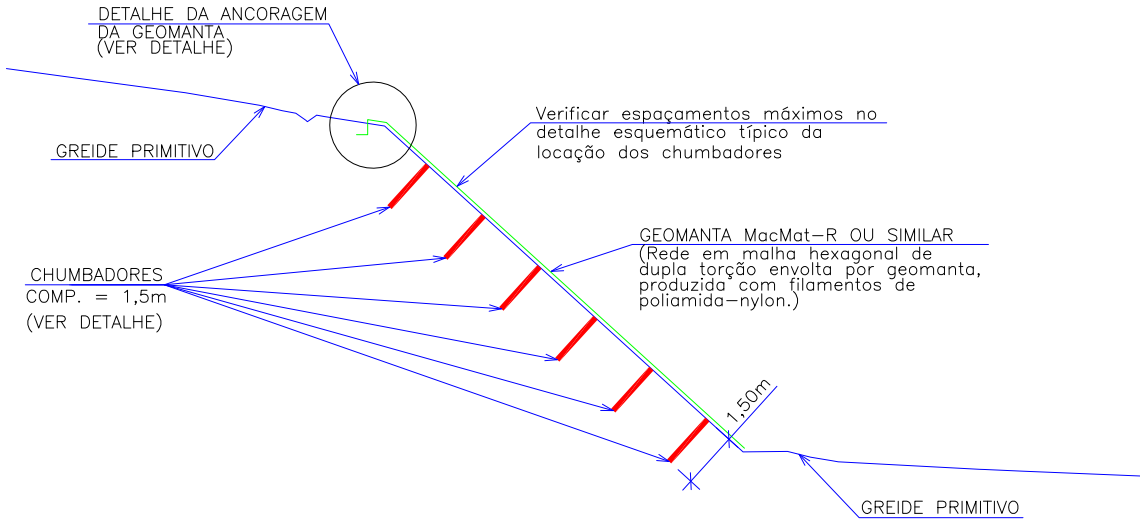


DETALHE DOS CHUMBADORES
Escala 1:50

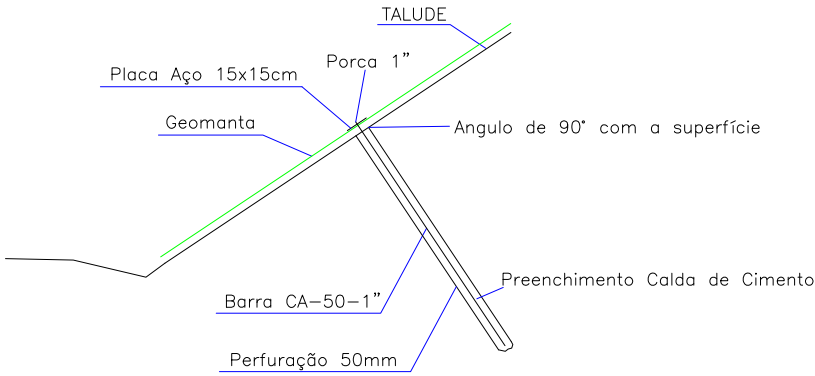

DETALHE DA ANCORAGEM DA GEOMANTA
Escala 1:50

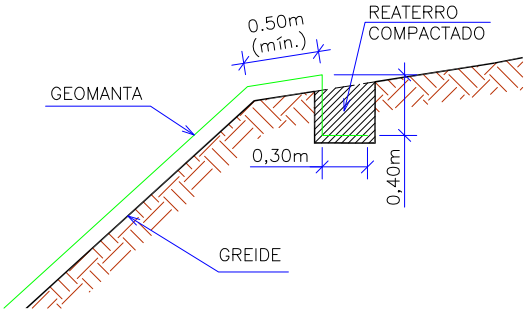

LEGENDA:

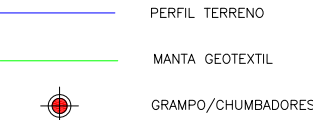


B	MAR/2012	LUIZ F.F.	ALTERAÇÃO NOS CHUMBADORES	LARISSA	VANDER
A	MAR/2012	LUIZ F.F.	APRESENTAÇÃO INICIAL	LARISSA	VANDER
REV.	DATA	ELABORAÇÃO	MODIFICAÇÃO	VERIFICAÇÃO	COORDENAÇÃO
NOTAS:					
01 - DEMAIS INFORMAÇÕES SOBRE O TERRENO ENCONTRAM-SE NA PLANTA DE LEVANTAMENTO PLANIALTIMÉTRICO E NO PROJETO DE TERRAPLENAGEM;					
02 - PARA MAIS INFORMAÇÕES SOBRE O PROJETO, CONSULTAR O RELATÓRIO TÉCNICO;					
03 - ESTE DESENHO CONTÉM INFORMAÇÕES ESPECÍFICAS À FINALIDADE QUE SE PROPÕE E NÃO DEVE SER UTILIZADO PARA OUTROS FINS SEM CONSULTAR O RESP. TÉCNICO.					








ELABORAÇÃO:		CONTRATANTE:	
 AZIMUTE CONSULTORIA E PROJETOS DE ENGENHARIA www.azimute.eng.br (47) 3473-6777		MUNICÍPIO DE JOINVILLE	
PROJETO:			
PROJETO EXECUTIVO PARA RECUPERAÇÃO DE ENCOSTAS RUA SOUZA LOBO			
LOCAL/TRECHO: RUA SOUZA LOBO – BAIRRO COSTA E SILVA CEP: 89.220-340 – MUNICÍPIO DE JOINVILLE / SC			
CONTEÚDO:		DATA: MARÇO/2012	
PROJETO DE ESTRUTURAS DE CONTENÇÃO SOLO GRAMPEADO		ESCALA: INDICADA	
CODIFICAÇÃO: GTN-08911-02-02-B		PRANCHA: 02/02	
RESPONSÁVEL (CONTRATANTE): MUNICÍPIO DE JOINVILLE		RESPONSÁVEL TÉCNICO (AZIMUTE): ENG. ANTÔNIO CARLOS RAMUSKI CREA SC: 026.930-7	

4.0 - PROJETOS - RUA ARTHUR MENDES

4.1 - Projeto de Terraplenagem

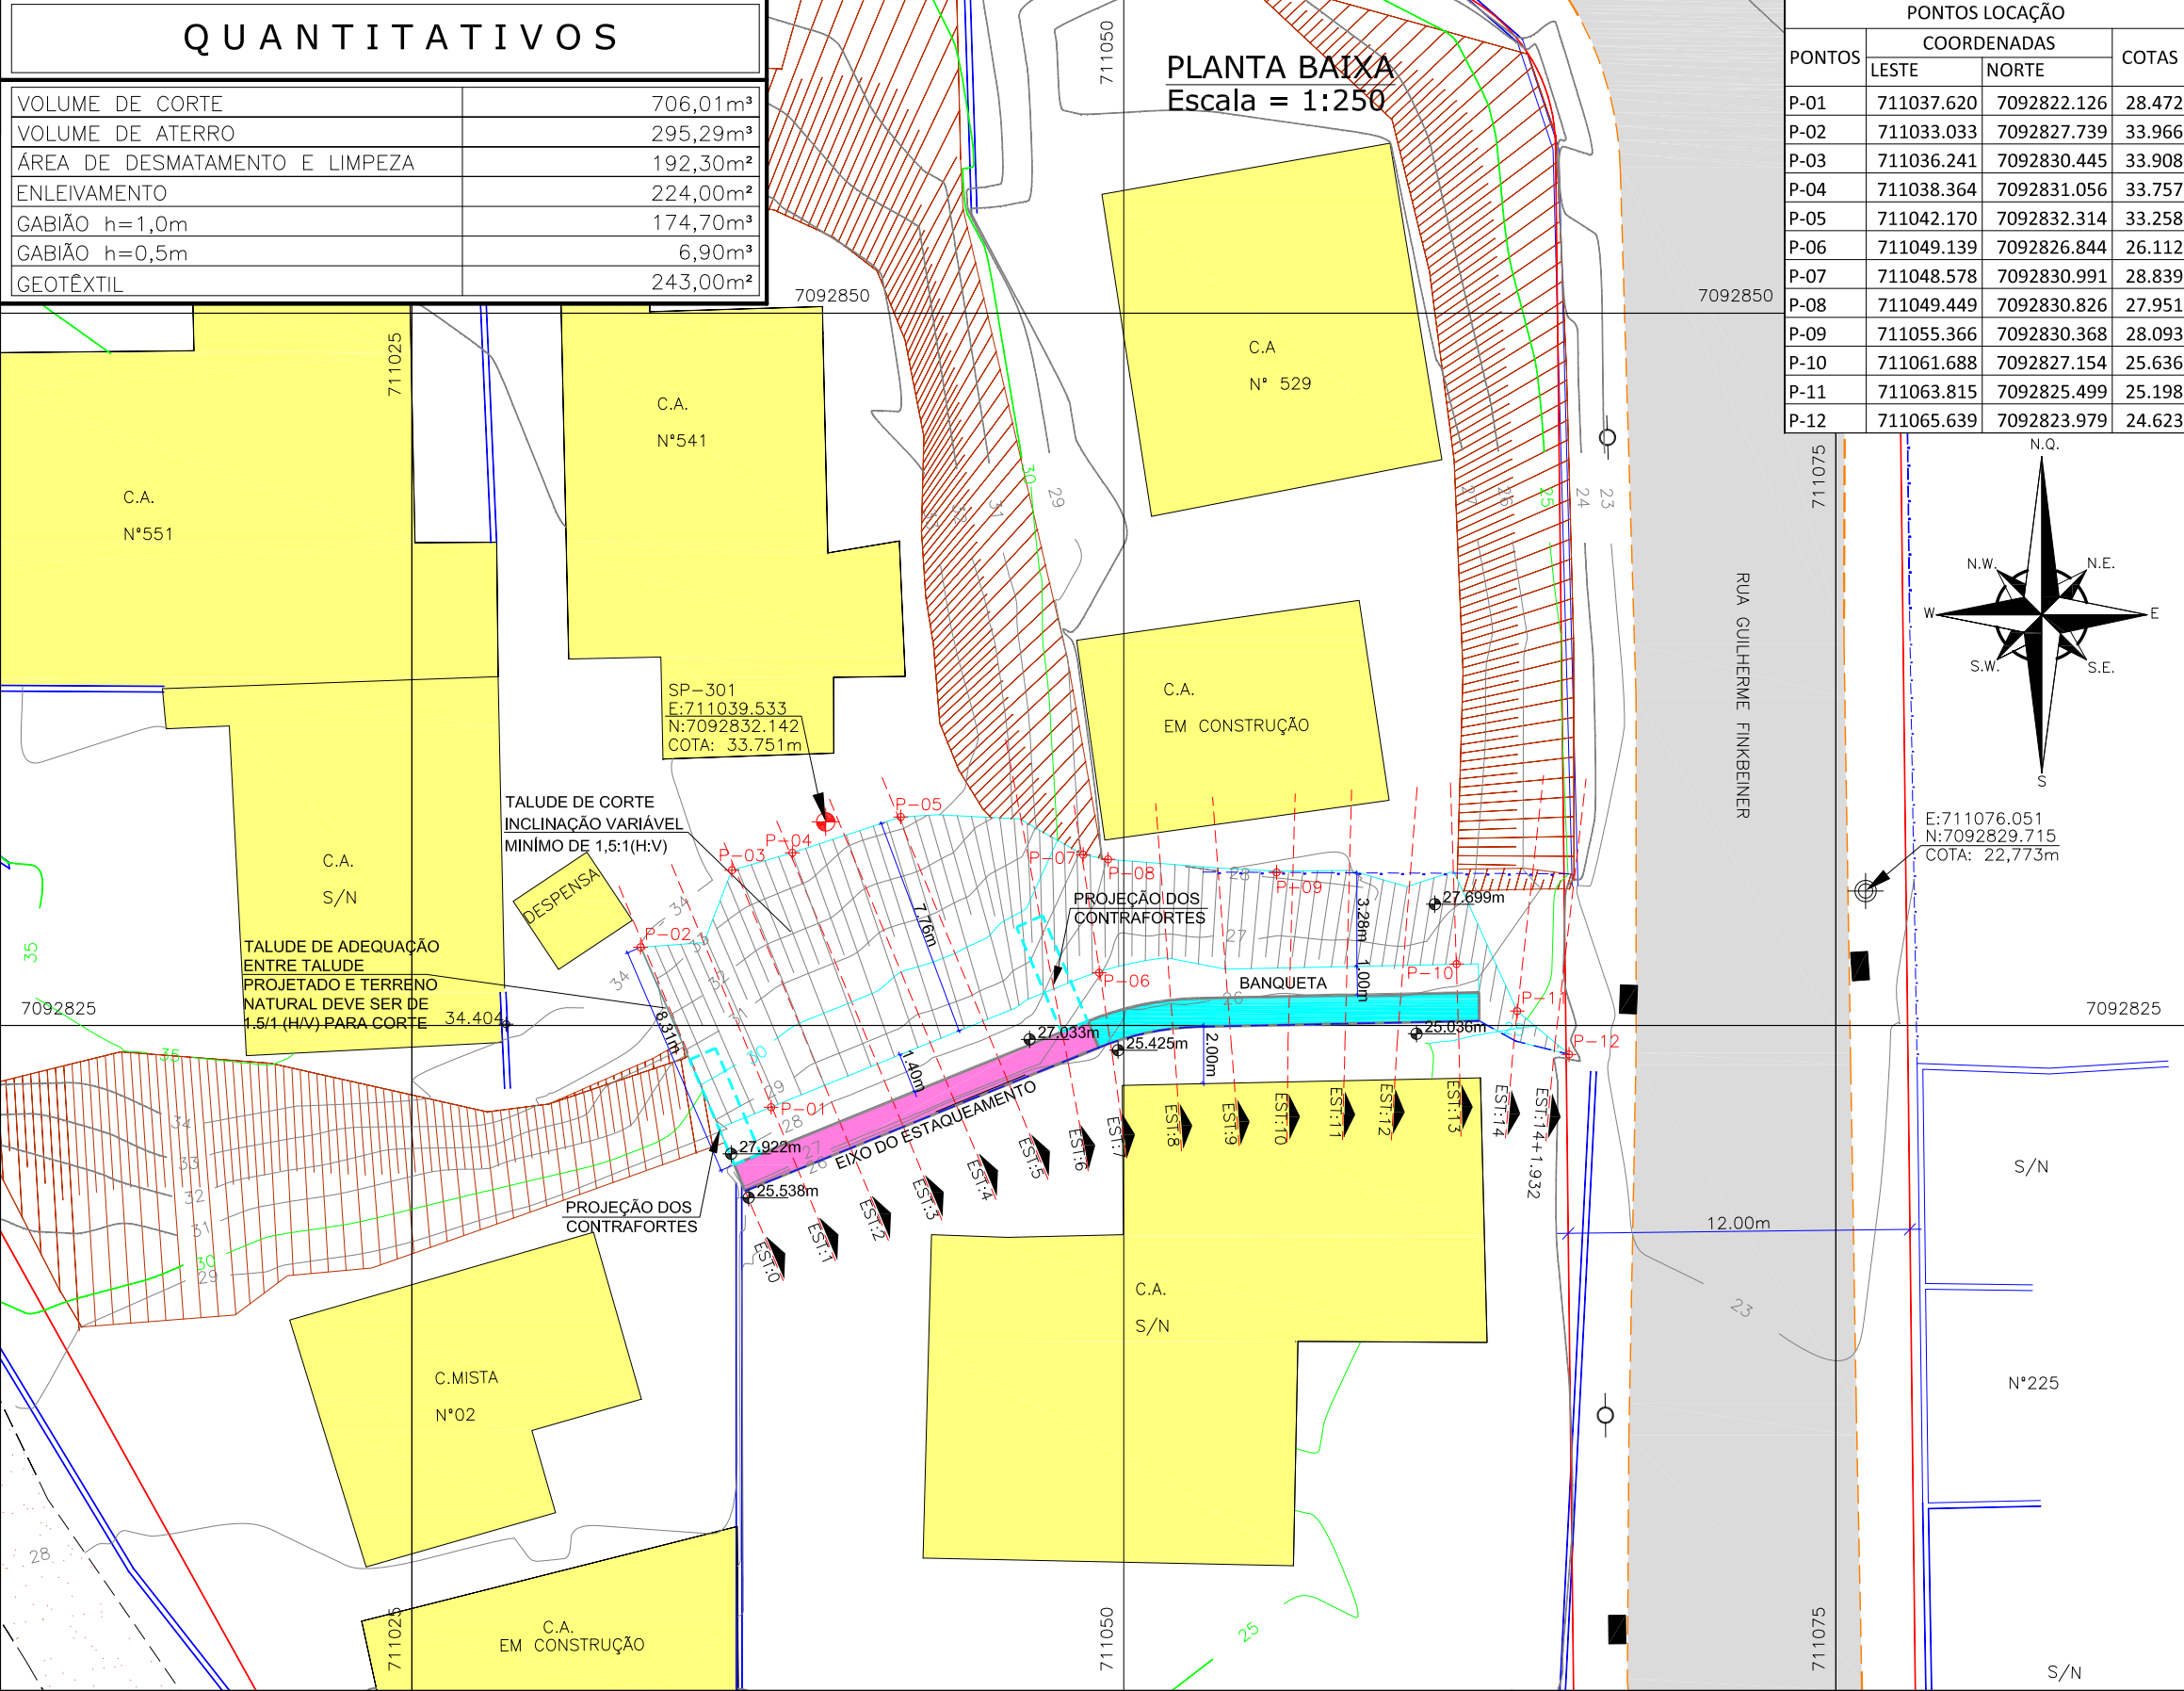

SEÇÕES TRANSVERSAIS
Escala = 1:200

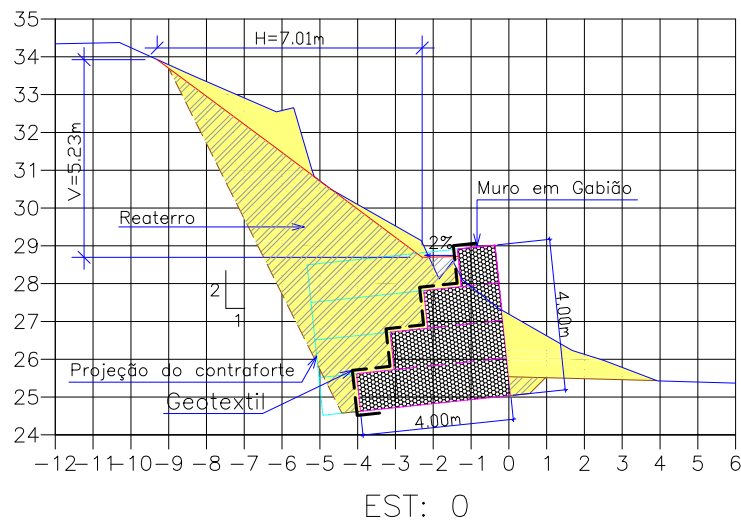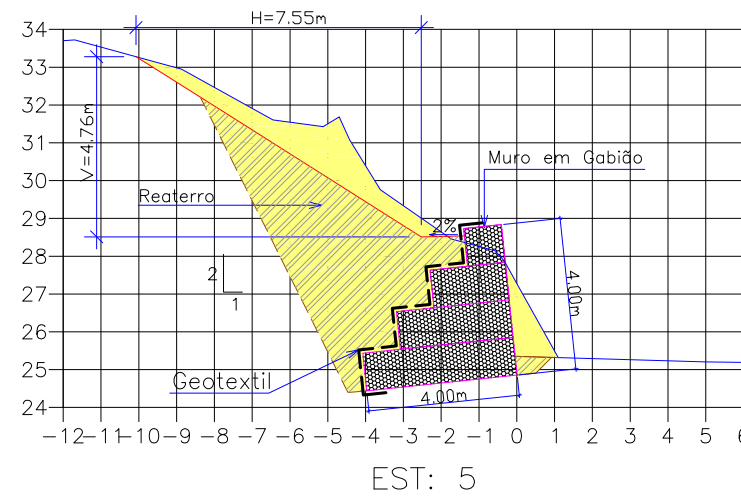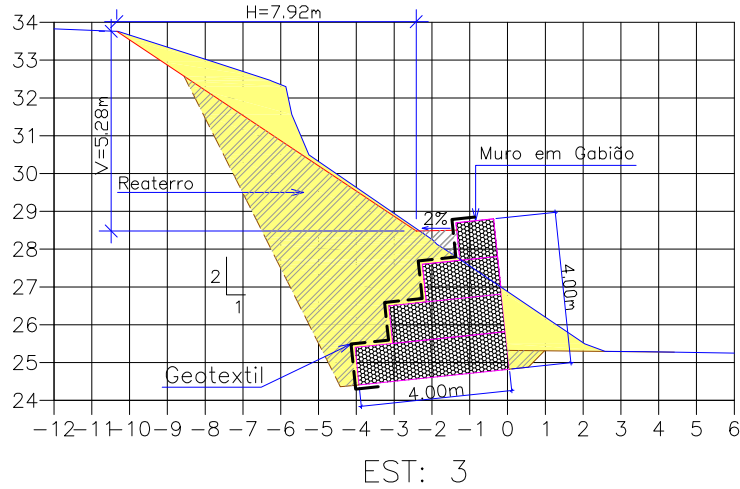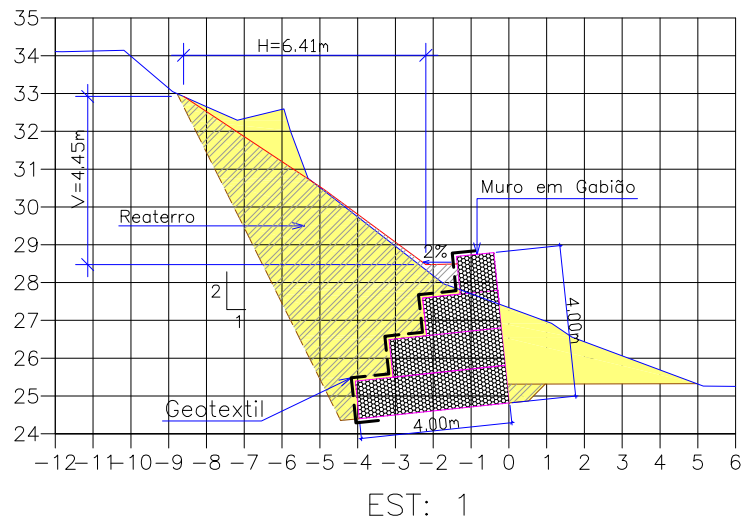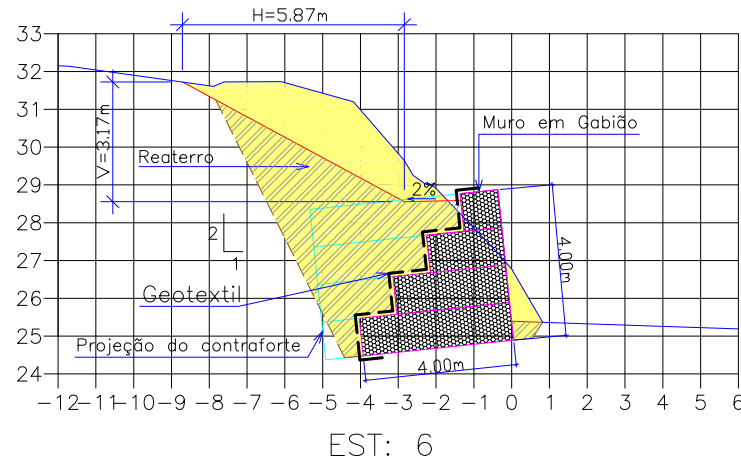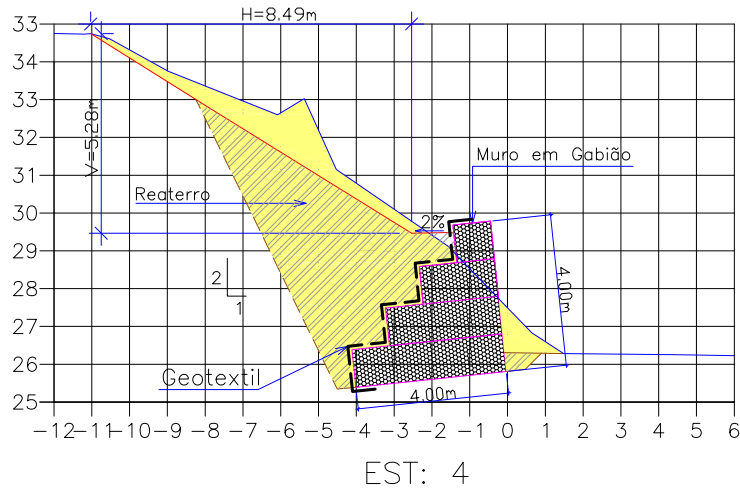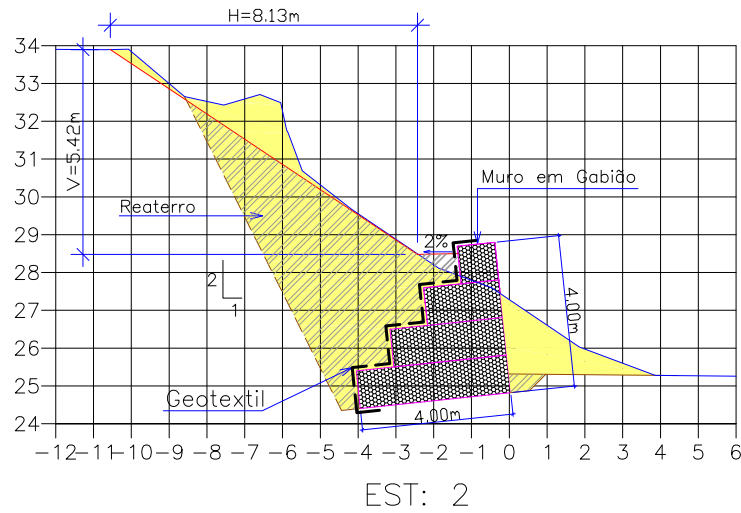










LEGENDA:

	GREIDE PRIMITIVO (EXISTENTE)
	GREIDE DE TERRAPLENAGEM
	ÁREA DE CORTE
	ÁREA DE ATERRO
	ÁREA DE REATERRO
	MURO DE GABIÃO

B	MAR/2012	THIAGO P.	INSERÇÃO DOS PONTOS DE LOCAÇÃO	DOUGLAS	VANDER
A	MAR/2012	THIAGO P.	APRESENTAÇÃO INICIAL	DOUGLAS	VANDER
REV.	DATA	ELABORAÇÃO	MODIFICAÇÃO	VERIFICAÇÃO	COORDENAÇÃO
NOTAS:					
01 - LEVANTAMENTO TOPOGRAFICO PLANIALTIMÉTRICO GEORREFERENCIADO AO DATUM SIRGAS2000 PROJEÇÃO UTM-SUL MC 51°W.					
02 - COTA REFERENCIADA NO MARCO MR-21 DA REDE ALTIMÉTRICA DA PREFEITURA MUNICIPAL DE JOINVILLE.					
03 - OS VOLUMES CALCULADOS SÃO GEOMÉTRICOS (SEM EMPOLAMENTO).					
04 - EM TODOS OS TALUDES E BANQUETAS DEVERÁ SER EXECUTADA PROTEÇÃO VEGETAL COM ENLEIVAMENTO.					
05 - ESTE DESENHO CONTÉM INFORMAÇÕES ESPECÍFICAS À FINALIDADE QUE SE PROPÕE E NÃO DEVE SER UTILIZADO PARA OUTROS FINS SEM CONSULTAR O RESP. TÉCNICO.					

ELABORAÇÃO:	CONTRATANTE:
	MUNICÍPIO DE JOINVILLE
CONSULTORIA E PROJETOS DE ENGENHARIA www.azimute.eng.br (47) 3473-6777	
PROJETO:	PROJETO EXECUTIVO PARA RECUPERAÇÃO DE ENCOSTAS RUA ARTHUR MENDES
LOCAL/TRECHO: RUA ARTHUR MENDES - BAIRRO COSTA E SILVA CEP: 89.220-560 - MUNICÍPIO DE JOINVILLE / SC	DATA: MARÇO/2012
CONTEÚDO:	ESCALA: 1:200
PROJETO DE TERRAPLENAGEM SEÇÕES TRANSVERSAIS	PRANCHA: 02/05
CODIFICAÇÃO: TRP-08911-03-01-B	EXTENSÃO/ÁREA: -
RESPONSÁVEL (CONTRATANTE): MUNICÍPIO DE JOINVILLE	RESPONSÁVEL TÉCNICO (AZIMUTE): ENG. ANTÔNIO CARLOS RAMUSKI CREA SC: 026.930-7

SEÇÕES TRANSVERSAIS
Escala = 1:200

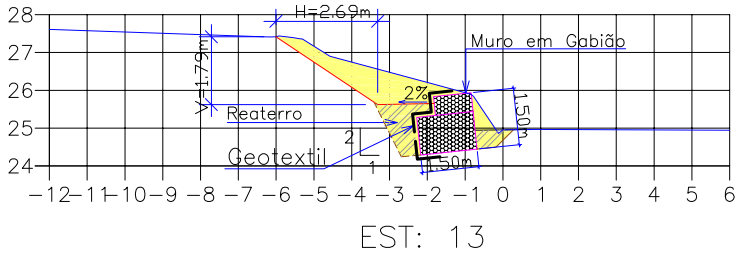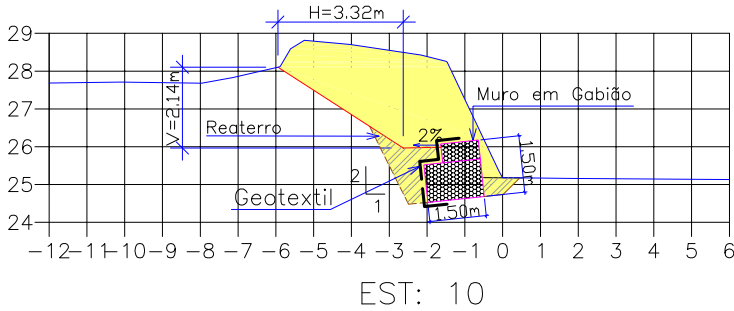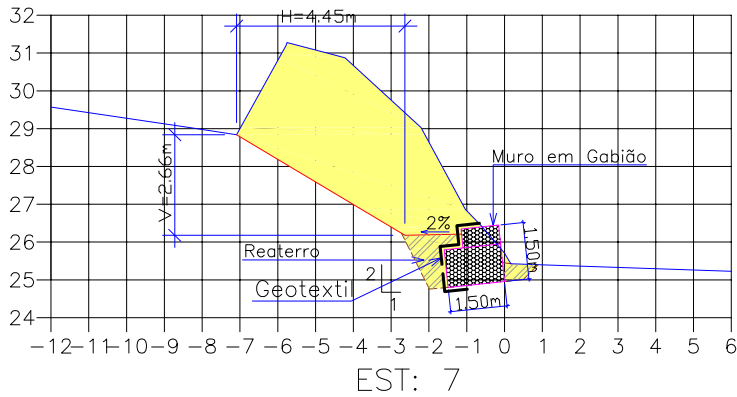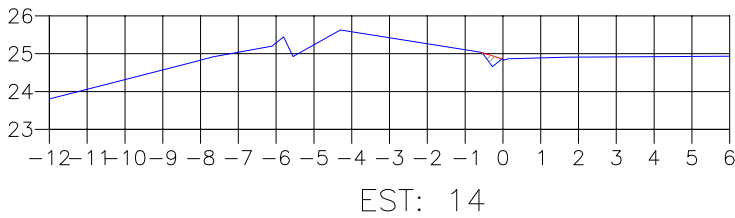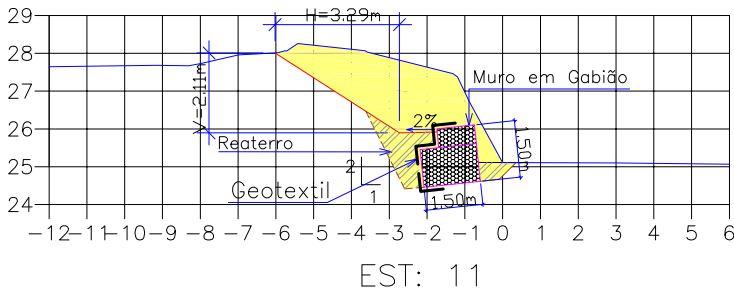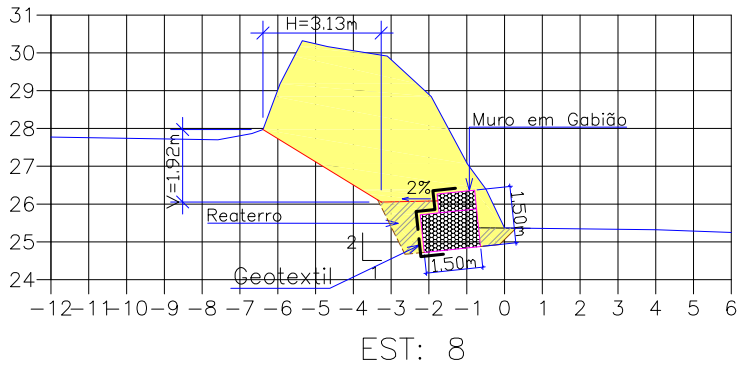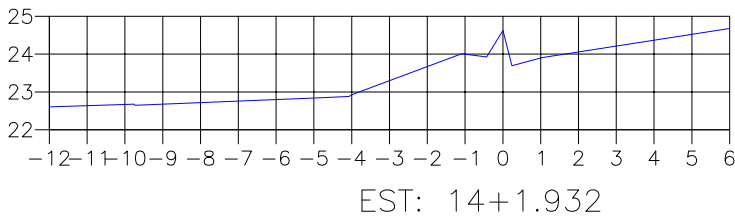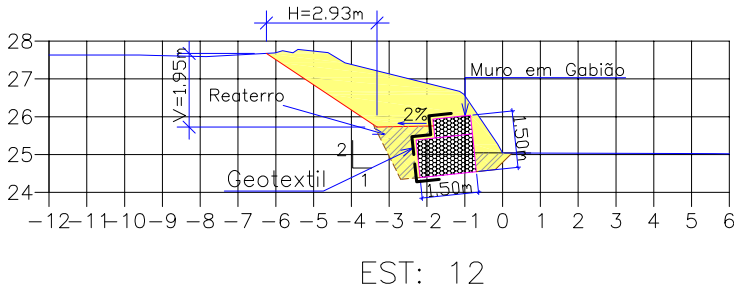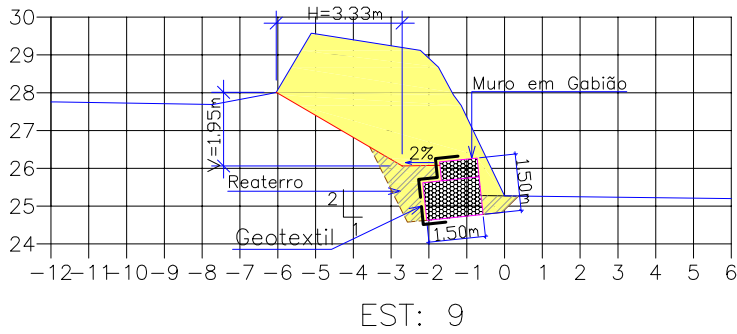


LEGENDA:

- GREIDE PRIMITIVO (EXISTENTE)
- GREIDE DE TERRAPLENAGEM
- ÁREA DE CORTE
- ÁREA DE ATERRO
- ÁREA DE REATERRO
- MURO DE GABIÃO


B	MAR/2012	THIAGO P.	INSERÇÃO DOS PONTOS DE LOCAÇÃO	DOUGLAS	VANDER
A	MAR/2012	THIAGO P.	APRESENTAÇÃO INICIAL	DOUGLAS	VANDER
REV.	DATA	ELABORAÇÃO	MODIFICAÇÃO	VERIFICAÇÃO	COORDENAÇÃO
NOTAS:					
01 - LEVANTAMENTO TOPOGRAFICO PLANIALTIMÉTRICO GEORREFERENCIADO AO DATUM SIRGAS2000 PROJEÇÃO UTM-SUL MC 51°W.					
02 - COTA REFERENCIADA NO MARCO MR-21 DA REDE ALTIMÉTRICA DA PREFEITURA MUNICIPAL DE JOINVILLE.					
03 - OS VOLUMES CALCULADOS SÃO GEOMÉTRICOS (SEM EMPOLAMENTO).					
04 - EM TODOS OS TALUDES E BANQUETAS DEVERÁ SER EXECUTADA PROTEÇÃO VEGETAL COM ENLEIVAMENTO.					
05 - ESTE DESENHO CONTÉM INFORMAÇÕES ESPECÍFICAS À FINALIDADE QUE SE PROPÕE E NÃO DEVE SER UTILIZADO PARA OUTROS FINS SEM CONSULTAR O RESP. TÉCNICO.					

ELABORAÇÃO:		CONTRATANTE:	
AZIMUTE		MUNICÍPIO DE JOINVILLE	
CONSULTORIA E PROJETOS DE ENGENHARIA www.azimute.eng.br (47) 3473-6777		PROJETO:	
LOCAL/TRECHO: RUA ARTHUR MENDES - BAIRRO COSTA E SILVA CEP: 89.220-560 - MUNICÍPIO DE JOINVILLE / SC		PROJETO EXECUTIVO PARA RECUPERAÇÃO DE ENCOSTAS RUA ARTHUR MENDES	
CONTEÚDO:		DATA: MARÇO/2012	
PROJETO DE TERRAPLENAGEM SEÇÕES TRANSVERSAIS		ESCALA: 1:200	
CODIFICAÇÃO: TRP-08911-03-01-B		PRANCHA: 03/05	
RESPONSÁVEL (CONTRATANTE): MUNICÍPIO DE JOINVILLE		RESPONSÁVEL TÉCNICO (AZIMUTE): ENG. ANTÔNIO CARLOS RAMUSKI CREA SC: 026.930-7	

DETALHE SEÇÃO TRANSVERSAL (ESTACA 0)
SEM ESCALA

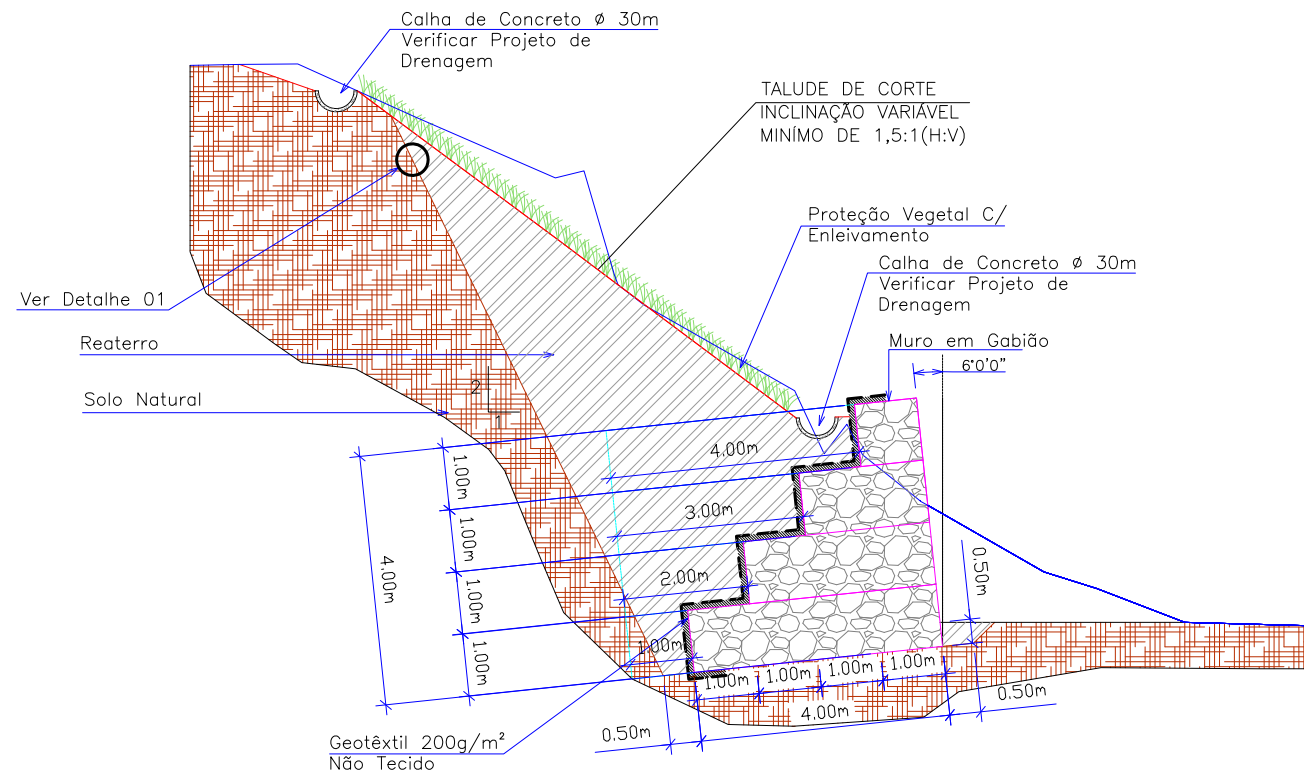


DETALHE SEÇÃO TRANSVERSAL (ESTACA 5)
SEM ESCALA

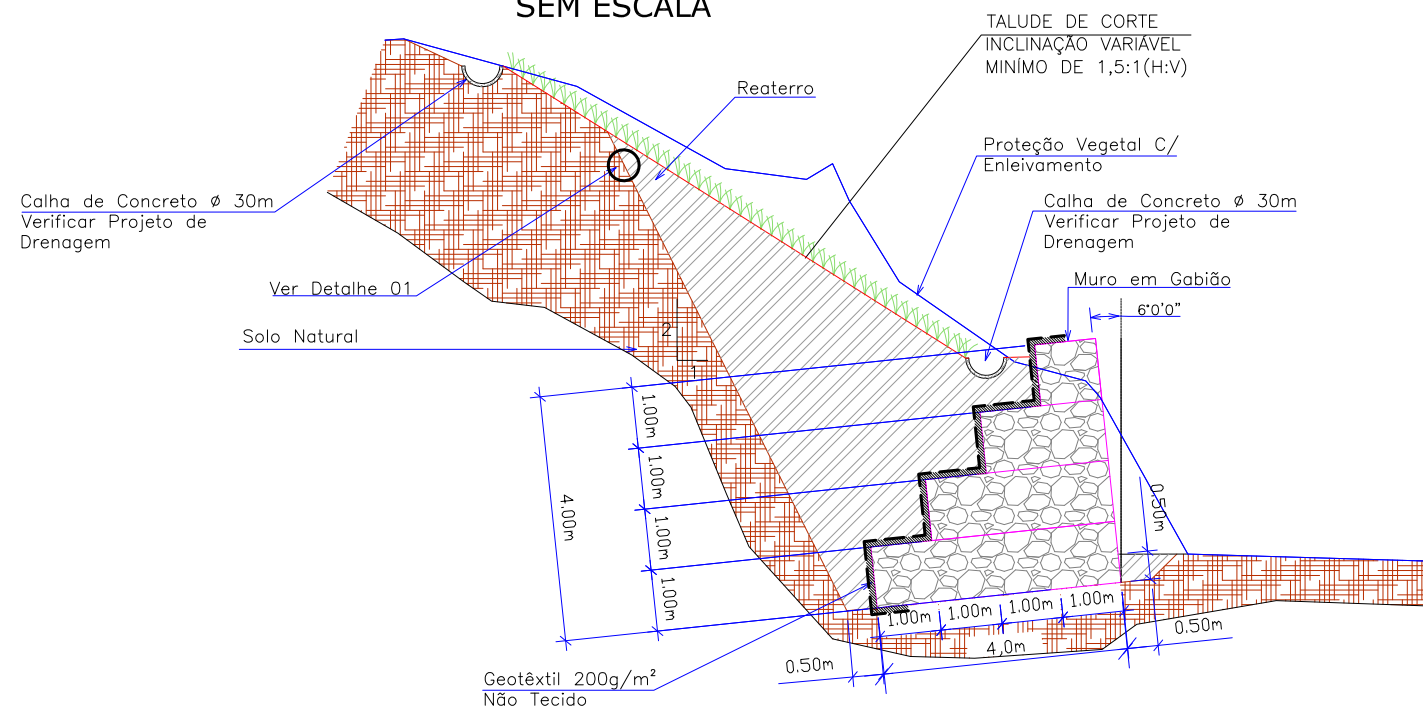




DETALHE SEÇÃO TRANSVERSAL (ESTACA 3)

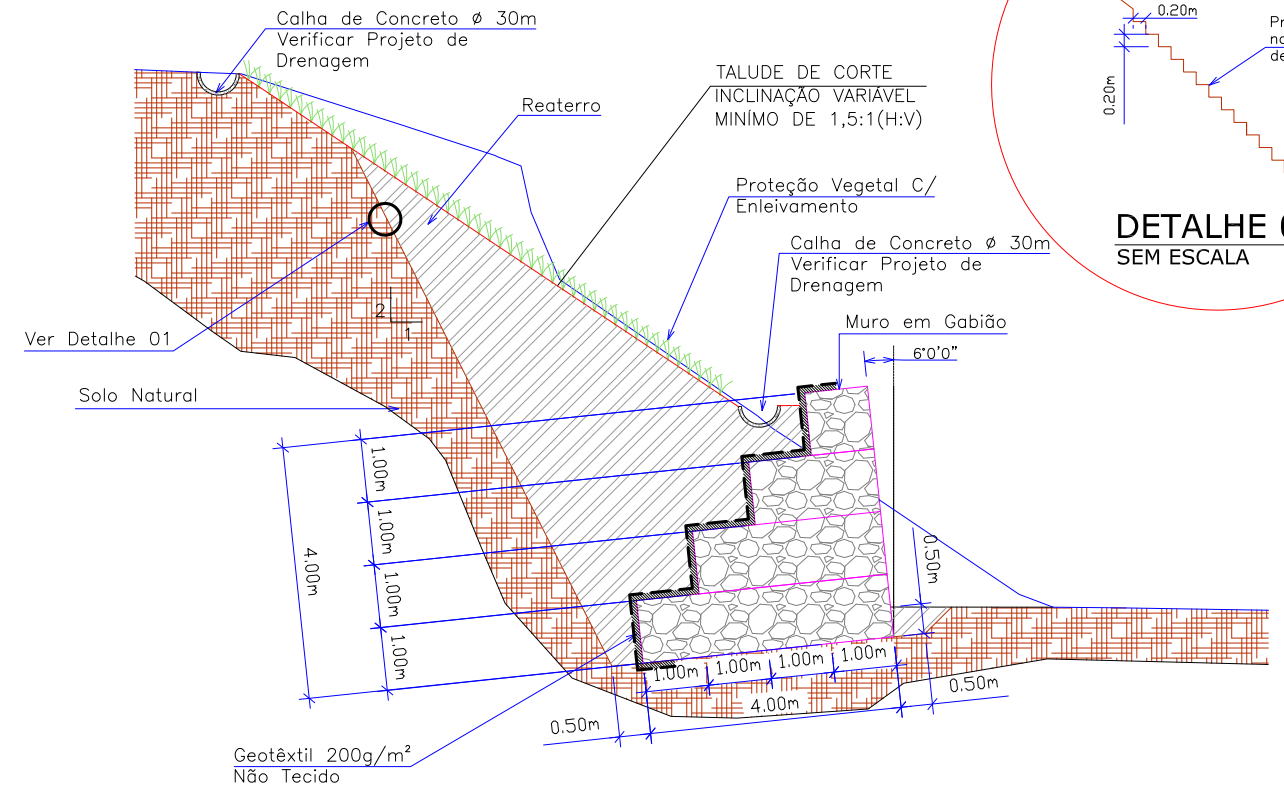
SEM ESCALA

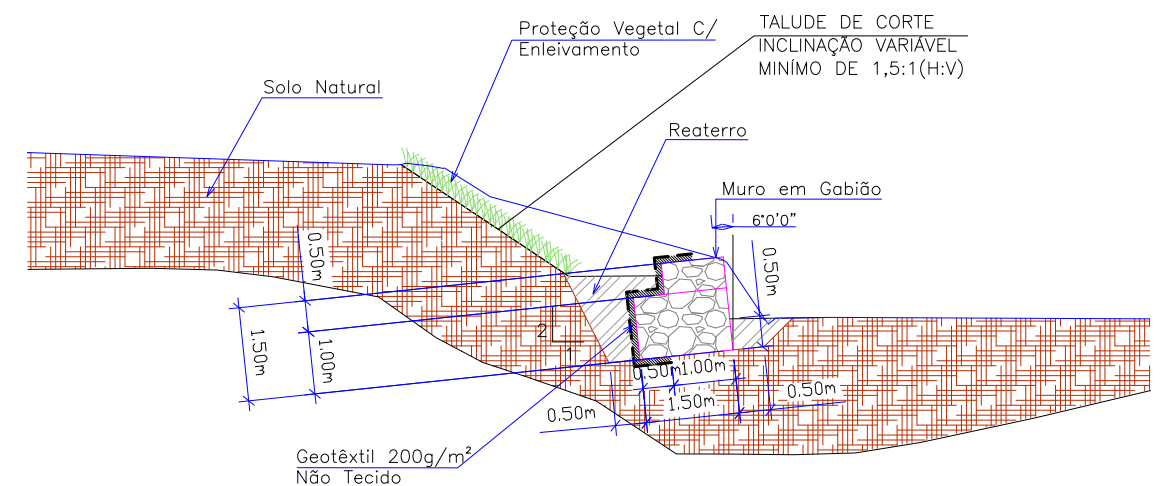

DETALHE SEÇÃO TRANSVERSAL (ESTACA 13)
SEM ESCALA



				ELABORAÇÃO: 		CONTRATANTE: 	
B	MAR/2012	THIAGO P.	INSERÇÃO DOS PONTOS DE LOCAÇÃO	DOUGLAS	VANDER	MUNICÍPIO DE JOINVILLE	
A	MAR/2012	THIAGO P.	APRESENTAÇÃO INICIAL	DOUGLAS	VANDER		
REV.	DATA	ELABORAÇÃO	MODIFICAÇÃO	VERIFICAÇÃO	COORDENAÇÃO	CONSULTORIA E PROJETOS DE ENGENHARIA www.azimute.eng.br (47) 3473-6777	
NOTAS: 01 – LEVANTAMENTO TOPOGRAFICO PLANIALTIMÉTRICO GEORREFERENCIADO AO DATUM SIRGAS2000 PROJEÇÃO UTM-SUL MC 51°W. 02 – COTA REFERENCIADA NO MARCO MR-21 DA REDE ALTIMÉTRICA DA PREFEITURA MUNICIPAL DE JOINVILLE. 03 – OS VOLUMES CALCULADOS SÃO GEOMÉTRICOS (SEM EMPOLAMENTO). 04 – EM TODOS OS TALUDES E BANQUETAS DEVERÁ SER EXECUTADA PROTEÇÃO VEGETAL COM ENLEIVAMENTO. 05 – ESTE DESENHO CONTÉM INFORMAÇÕES ESPECÍFICAS À FINALIDADE QUE SE PROPÕE E NÃO DEVE SER UTILIZADO PARA OUTROS FINS SEM CONSULTAR O RESP. TÉCNICO.							
PROJETO: PROJETO EXECUTIVO PARA RECUPERAÇÃO DE ENCOSTAS RUA ARTHUR MENDES						LOCAL/TRECHO: RUA ARTHUR MENDES – BAIRRO COSTA E SILVA CEP: 89.220-560 – MUNICÍPIO DE JOINVILLE / SC	
CONTEÚDO: PROJETO DE TERRAPLENAGEM DETALHES SEÇÕES TRANSVERSAIS						DATA: MARÇO/2012	
						ESCALA: S/ ESCALA	
CODIFICAÇÃO: TRP-08911-03-01-B				EXTENSÃO/ÁREA: -		PRANCHA: 04/05	
RESPONSÁVEL (CONTRATANTE): MUNICÍPIO DE JOINVILLE						RESPONSÁVEL TÉCNICO (AZIMUTE): ENG. ANTÔNIO CARLOS RAMUSKI CREA SC: 026.930-7	

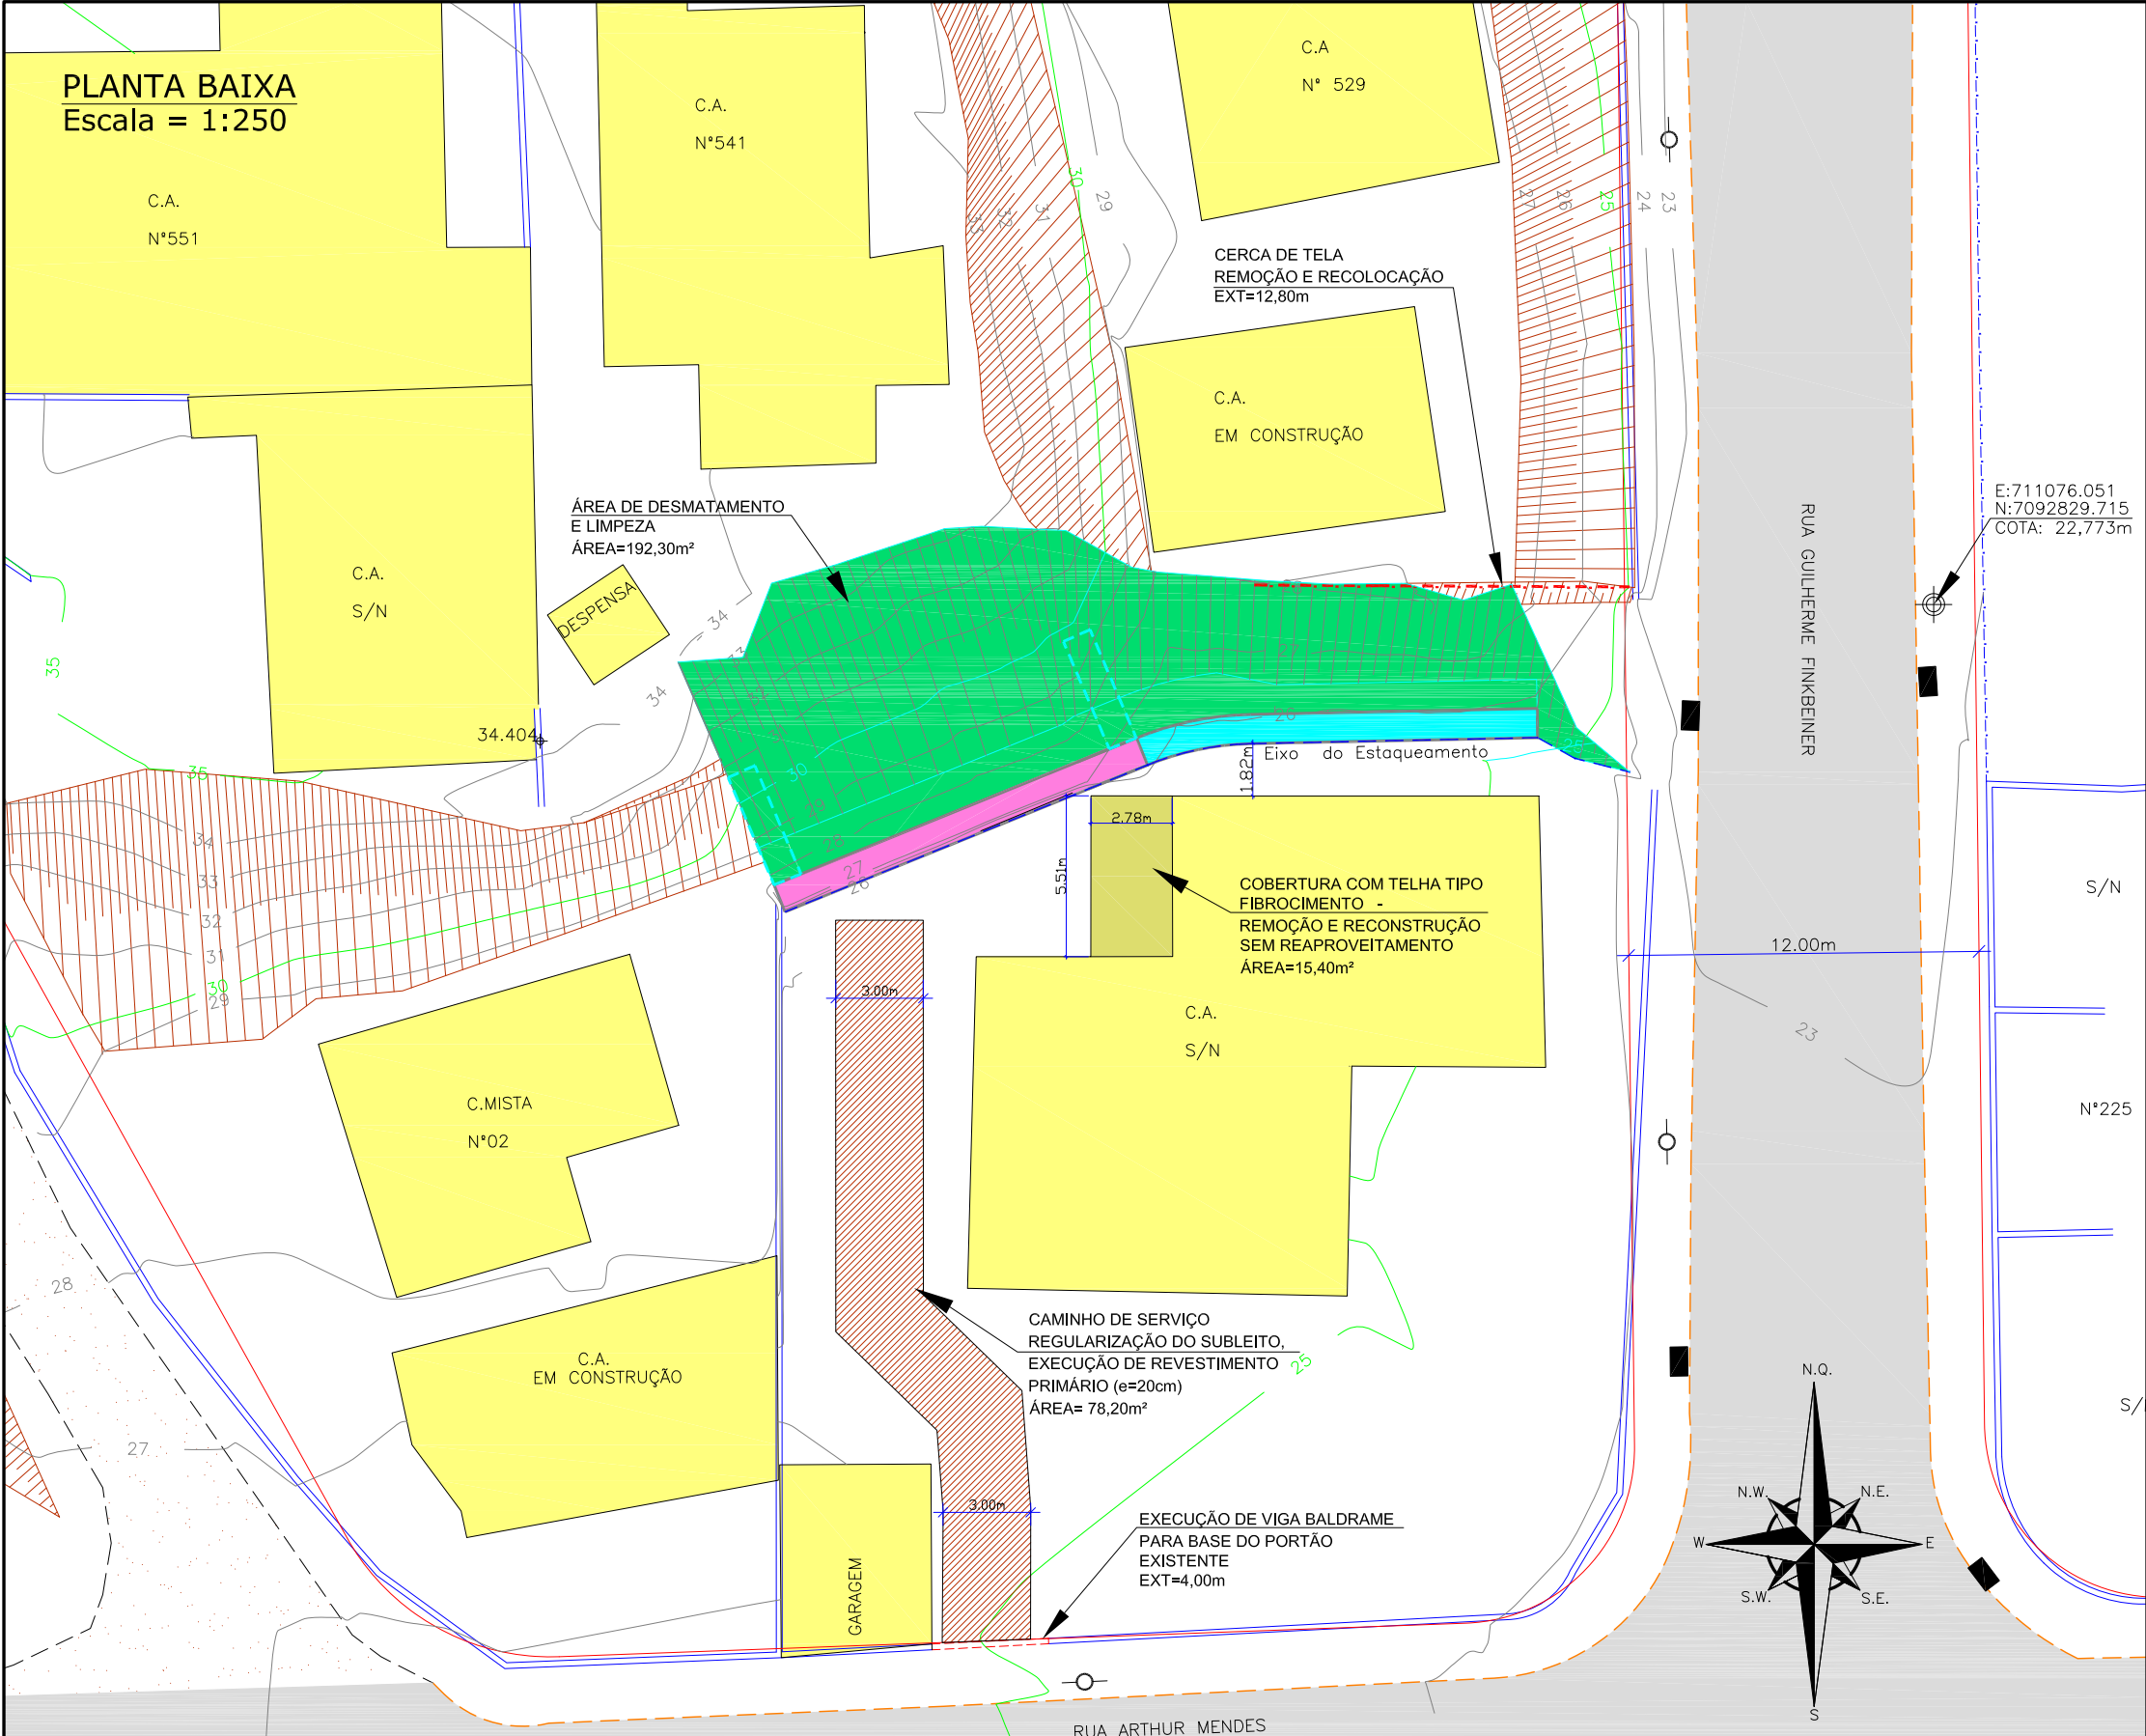


PLANTA BAIXA

Escala = 1:250


VIGA BALDRAME

ESCALA 1/50

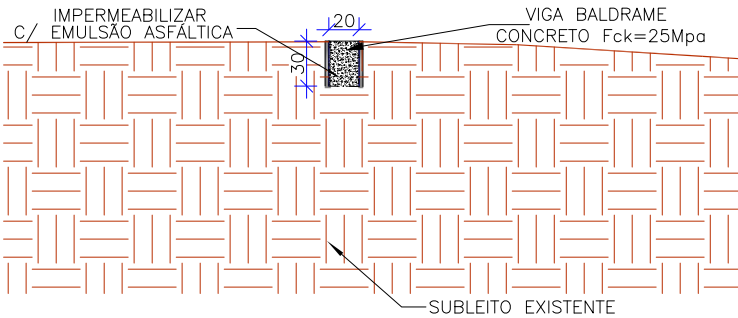

SEÇÃO DA VIGA BALDRAME

ESCALA 1/20

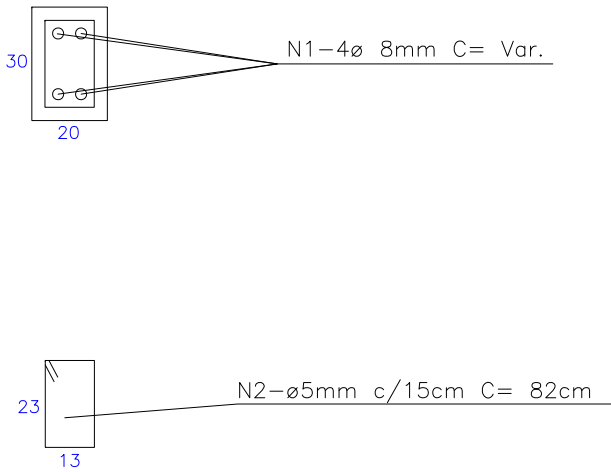


LEGENDA:			
	MURO DE ALVENARIA		TALUDE EXISTENTE
	RUA EXISTENTE		TALUDE PROJETADO
	MEIO FIO EXISTENTE		CURVAS DE NIVEL-PROJETO
	BORDO DE RUA		PQT-PIQUETE
	EIXO DO ESTAKEAMENTO		POSTE DE CONCRETO
	CASA DE ALVENARIA		BOCA DE LOBO EXISTENTE
	CASA MISTA		
	MURO DE CONTENÇÃO TIPO GABIÃO h=1,50m		ÁREA DE DESMATAMENTO E LIMPEZA
	MURO DE CONTENÇÃO TIPO GABIÃO h=4,00m		CERCA DE TELA REMOÇÃO E RECOLOCAÇÃO
	CAMINHO DE SERVIÇO		EXECUÇÃO DE VIGA BALDRAME P/ BASE DO PORTÃO EXISTENTE
	SAIBRO (CHÃO BATIDO)		CURVAS DE NIVEL-EXISTENTE
	ASFATO EXISTENTE		
	COBERTURA DE TELHA TIPO FIBROCIMENTO		

B	MAR/2012	THIAGO P.	INSERÇÃO DOS PONTOS DE LOCAÇÃO	DOUGLAS	VANDER
A	MAR/2012	THIAGO P.	APRESENTAÇÃO INICIAL	DOUGLAS	VANDER
REV.	DATA	ELABORAÇÃO	MODIFICAÇÃO	VERIFICAÇÃO	COORDENAÇÃO
NOTAS:					
01 - LEVANTAMENTO TOPOGRAFICO PLANIALTIMETRICO GEORREFERENCIADO AO DATUM SIRGAS2000 PROJEÇÃO UTM-SUL MC 51°W.					
02 - COTA REFERENCIADA NO MARCO MR-21 DA REDE ALTIMETRICA DA PREFEITURA MUNICIPAL DE JOINVILLE.					
03 - OS VOLUMES CALCULADOS SÃO GEOMÉTRICOS (SEM EMPOLAMENTO).					
04 - EM TODOS OS TALUDES E BANQUETAS DEVERÁ SER EXECUTADA PROTEÇÃO VEGETAL COM ENLEIVAMENTO.					
05 - ESTE DESENHO CONTÉM INFORMAÇÕES ESPECÍFICAS A FINALIDADE QUE SE PROPÕE E NÃO DEVE SER UTILIZADO PARA OUTROS FINS SEM CONSULTAR O RESP. TÉCNICO.					


ELABORAÇÃO:		CONTRATANTE:	
 CONSULTORIA E PROJETOS DE ENGENHARIA www.azimute.eng.br (47) 3473-6777		MUNICÍPIO DE JOINVILLE  CIDADE DE JOINVILLE - SANTA CATARINA	
PROJETO:			
PROJETO EXECUTIVO PARA RECUPERAÇÃO DE ENCOSTAS RUA ARTHUR MENDES			
LOCAL/TRECHO: RUA ARTHUR MENDES – BAIRRO COSTA E SILVA CEP: 89.220–560 – MUNICÍPIO DE JOINVILLE / SC			
CONTEÚDO:		DATA: MARÇO/2012	
PROJETO DE TERRAPLENAGEM		ESCALA: 1:200	
PLANTA DE INTERFERÊNCIAS		PRANCHA: 05/05	
CODIFICAÇÃO: TRP-08911-03-01-B		EXTENSÃO/ÁREA: -	
RESPONSÁVEL (CONTRATANTE): MUNICÍPIO DE JOINVILLE		RESPONSÁVEL TÉCNICO (AZIMUTE): ENG. ANTÔNIO CARLOS RAMUSKI CREA SC: 026.930-7	

4.2 - Projeto de Drenagem Pluvial

PLANTA BAIXA
Escala = 1:250

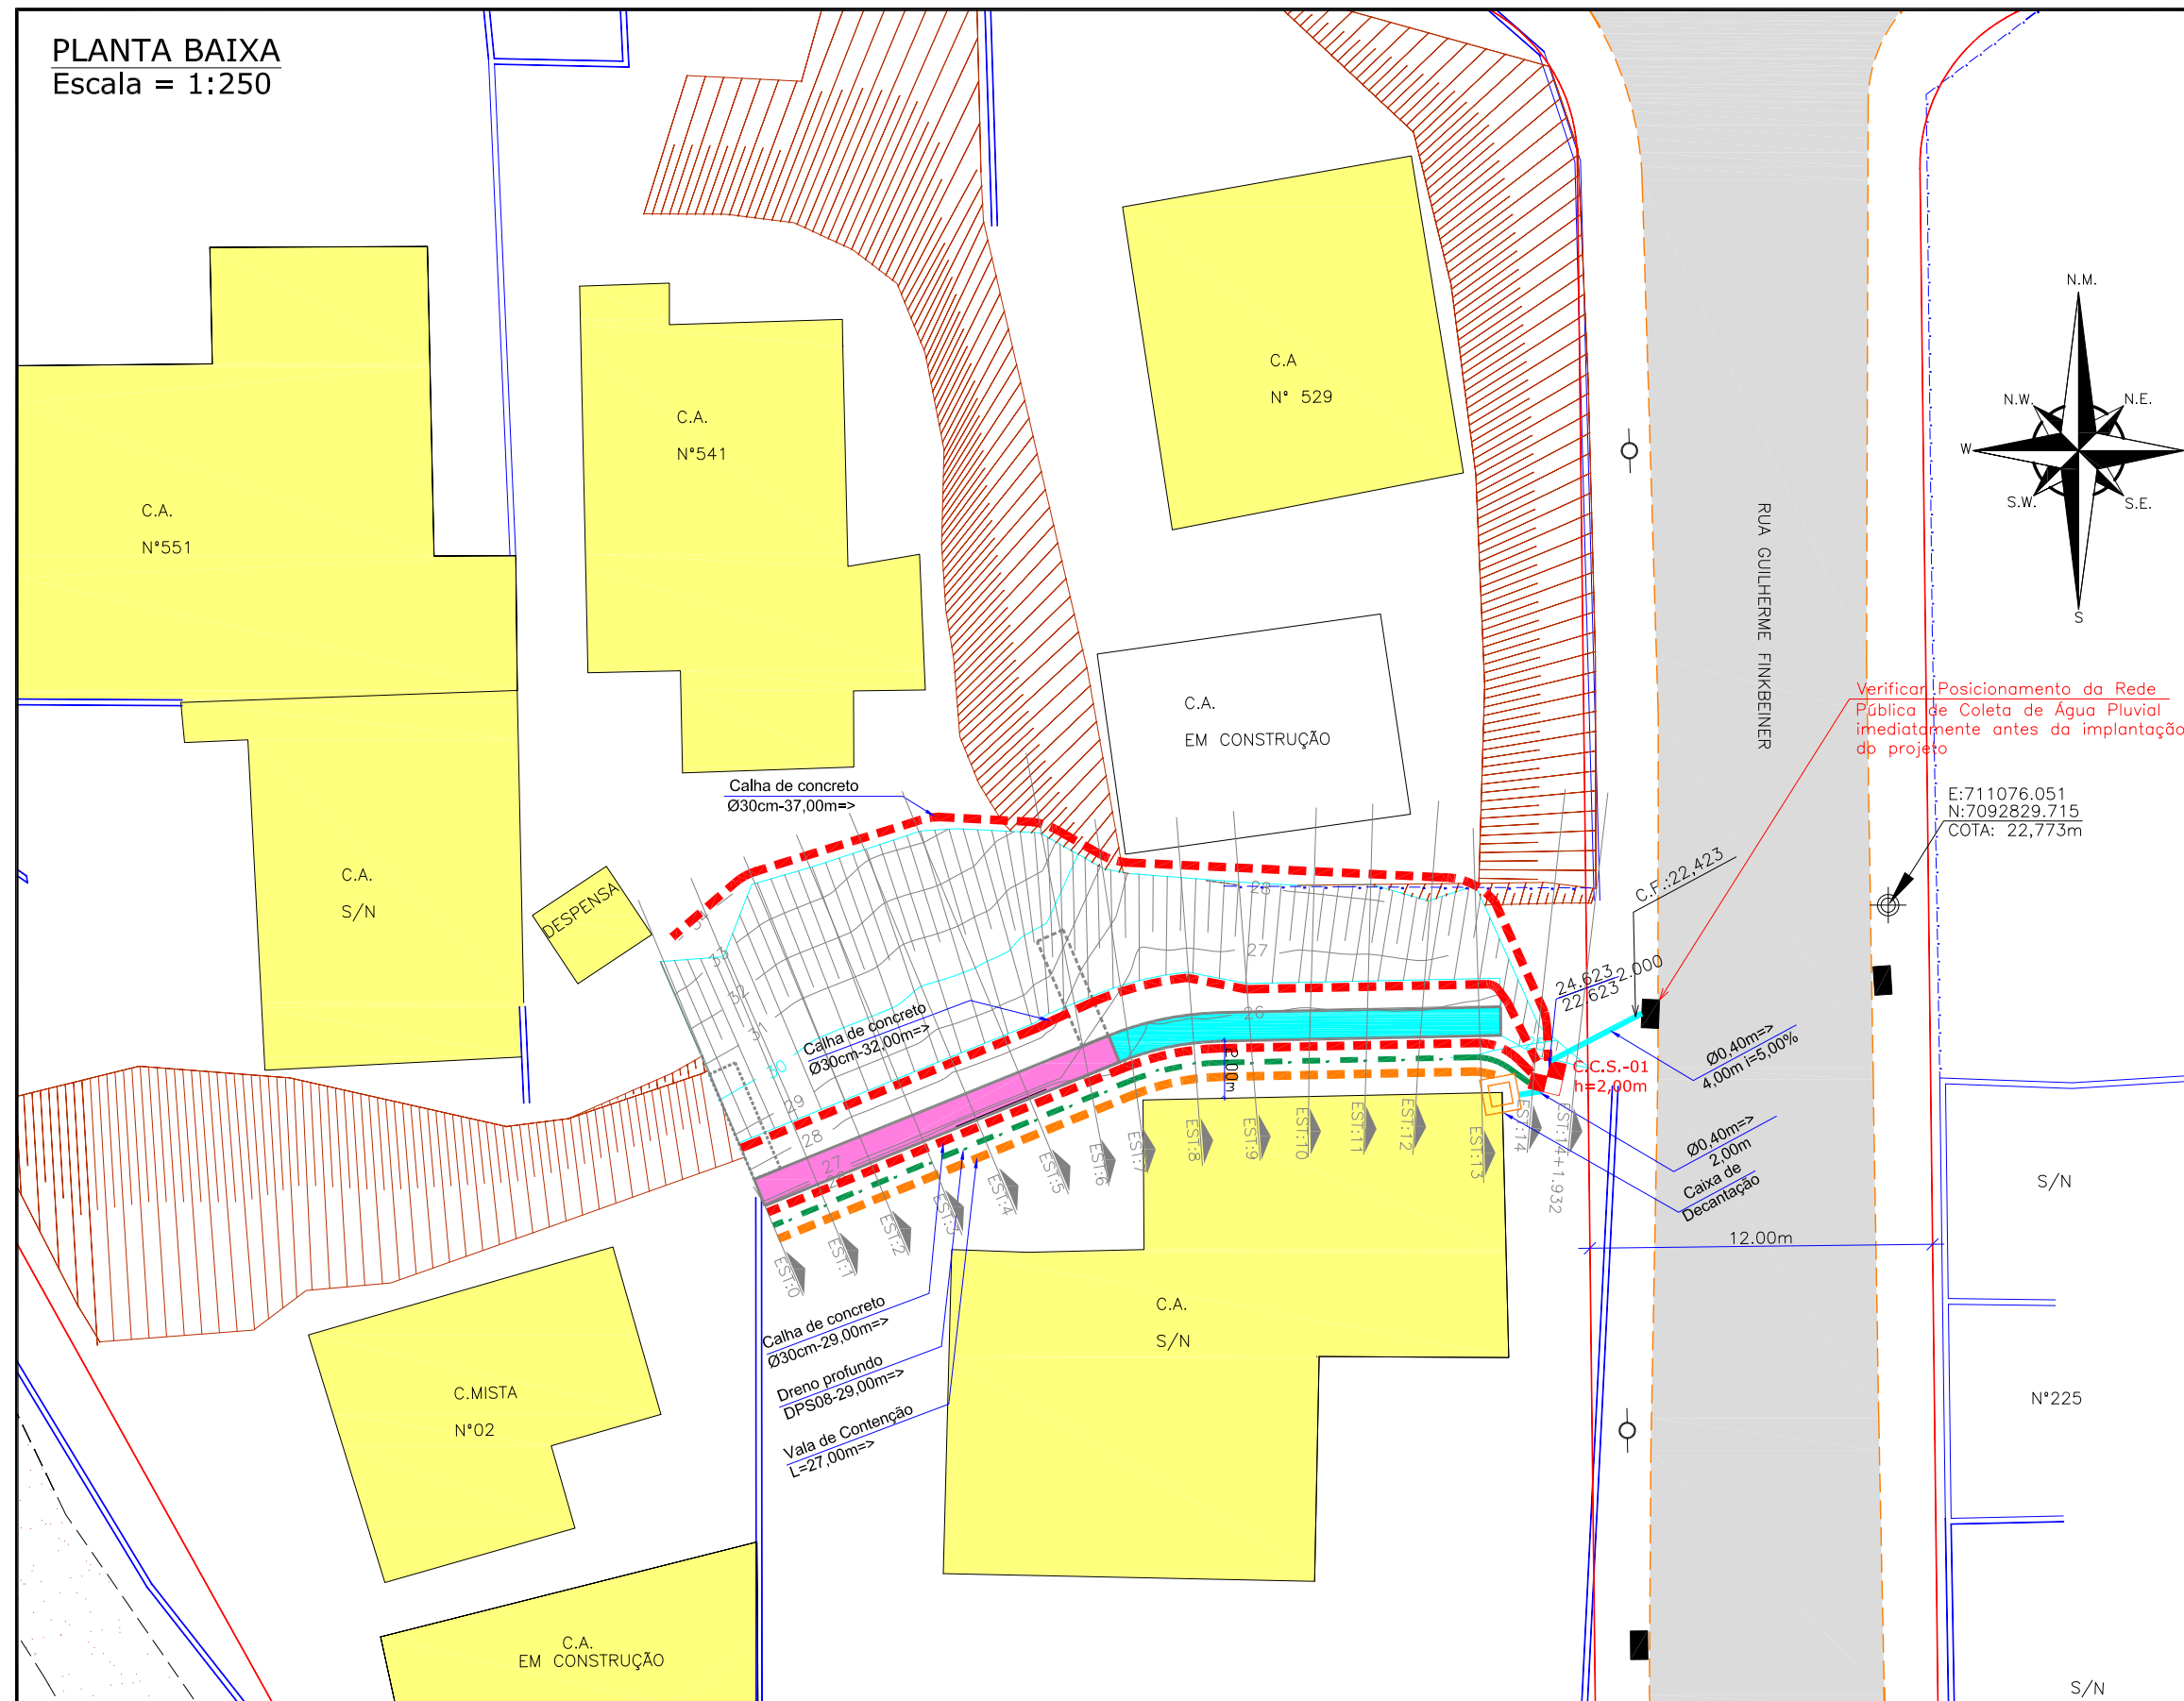

LOCALIZAÇÃO:

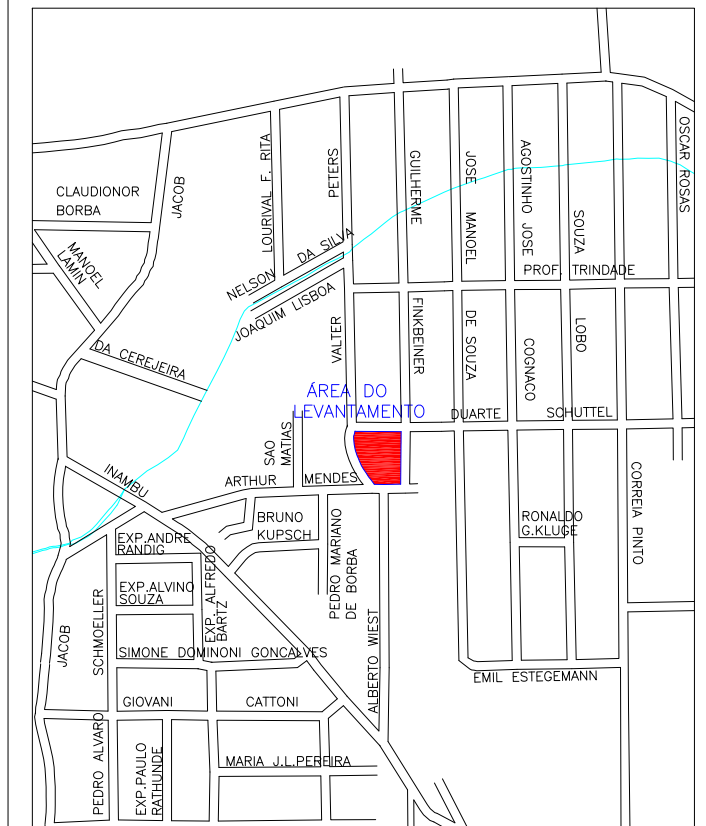

APROVAÇÕES:


LEGENDA:

	PASSEIO		MC-MARCO DE CONCRETO		TUBULAÇÃO PROJETADA (PROJ)
	PISTA DE ROLAMENTO		MR-MARCO DE REFERÊNCIA		LAJOTA
	PASSEIO		PQT-PIQUETE		SAIBRO (CHÃO BATIDO)
	MURO DE ALVENARIA		POSTE DE CONCRETO		CONCRETO - PISO BRUTO
	RUA EXISTENTE		PONTOS DE NÍVEIS		CALHA CIRCULAR DE CONCRETO Ø30cm (PROJ.)
	MEIO FIO EXISTENTE		TALUDE EXISTENTE		VALA DE CONTENÇÃO E CARREAMENTO
	CASA DE ALVENARIA		CURVAS DE NÍVEL-PROJETO		DRENO LONG. PROFUNDO P/ CORTE EM SOLO - DPS (PROJ)
	PROJEÇÃO TERRENO P.M.J.				CAIXA DE DECANTAÇÃO
					CAIXA COLETORA DE SARJETA PROJETADA - CCS (PROJ.)
					BOCA DE LOBO EXISTENTE


A	MAR/2012	DOUGLAS	APRESENTAÇÃO INICIAL				VANDER	VANDER	
REV.	DATA	ELABORAÇÃO	MODIFICAÇÃO				VERIFICAÇÃO	COORDENAÇÃO	
NOTAS:									
01 -	LEVANTAMENTO TOPOGRAFICO PLANIALTIMÉTRICO GEORREFERENCIADO AO DATUM SIRGAS2000 PROJEÇÃO UTM-SUL MC 51°W;								
02 -	COTA REFERENCIADA NO MARCO MR-21 DA REDE ALTIMÉTRICA DA PREFEITURA MUNICIPAL DE JOINVILLE;								
03 -	VERIFICAR POSICIONAMENTO, DIÂMETRO E PROFUNDIDADE DA TUBULAÇÃO ANTES DA IMPLANTAÇÃO DO PROJETO;								
04 -	ESTE DESENHO CONTÉM INFORMAÇÕES ESPECÍFICAS À FINALIDADE QUE SE PROPÕE E NÃO DEVE SER UTILIZADO PARA OUTROS FINS SEM CONSULTAR O RESP. TÉCNICO;								
05 -	A CAIXA DE DECATÇÃO E A VALA DE CONTENÇÃO E CARREAMENTO SERÃO EXECUTADAS SEM REVESTIMENTO (EM TERRA APARENTE), SENDO UTILIZADAS SOMENTE DURANTE A EXECUÇÃO DA OBRA DE TERRAPLENAGEM.								

ELABORAÇÃO:  AZIMUTE CONSULTORIA E PROJETOS DE ENGENHARIA www.azimute.eng.br (47) 3473-6777		CONTRATANTE: MUNICÍPIO DE JOINVILLE		 CIDADANIA CIDADANIA	
PROJETO: PROJETO EXECUTIVO PARA RECUPERAÇÃO DE ENCOSTAS RUA ARTHUR MENDES					
LOCAL/TRECHO: RUA ARTHUR MENDES – BAIRRO COSTA E SILVA CEP: 89.220-560 – MUNICÍPIO DE JOINVILLE / SC					
CONTEÚDO: PROJETO DE DRENAGEM PLUVIAL PLANTA BAIXA				DATA: MARÇO/2012	
				ESCALA: 1:500	
CODIFICAÇÃO: DRE-08911-03-01-A		EXTENSÃO/ÁREA: -		PRANCHA: 01/04	
RESPONSÁVEL (CONTRATANTE): MUNICÍPIO DE JOINVILLE		RESPONSÁVEL TÉCNICO (AZIMUTE): ENG. ANTONIO CARLOS RAMUSKI CREA SC: 026.930-Z			

SEÇÃO TRANSVERSAL - Estaca de Referência 04
Escala = 1:100

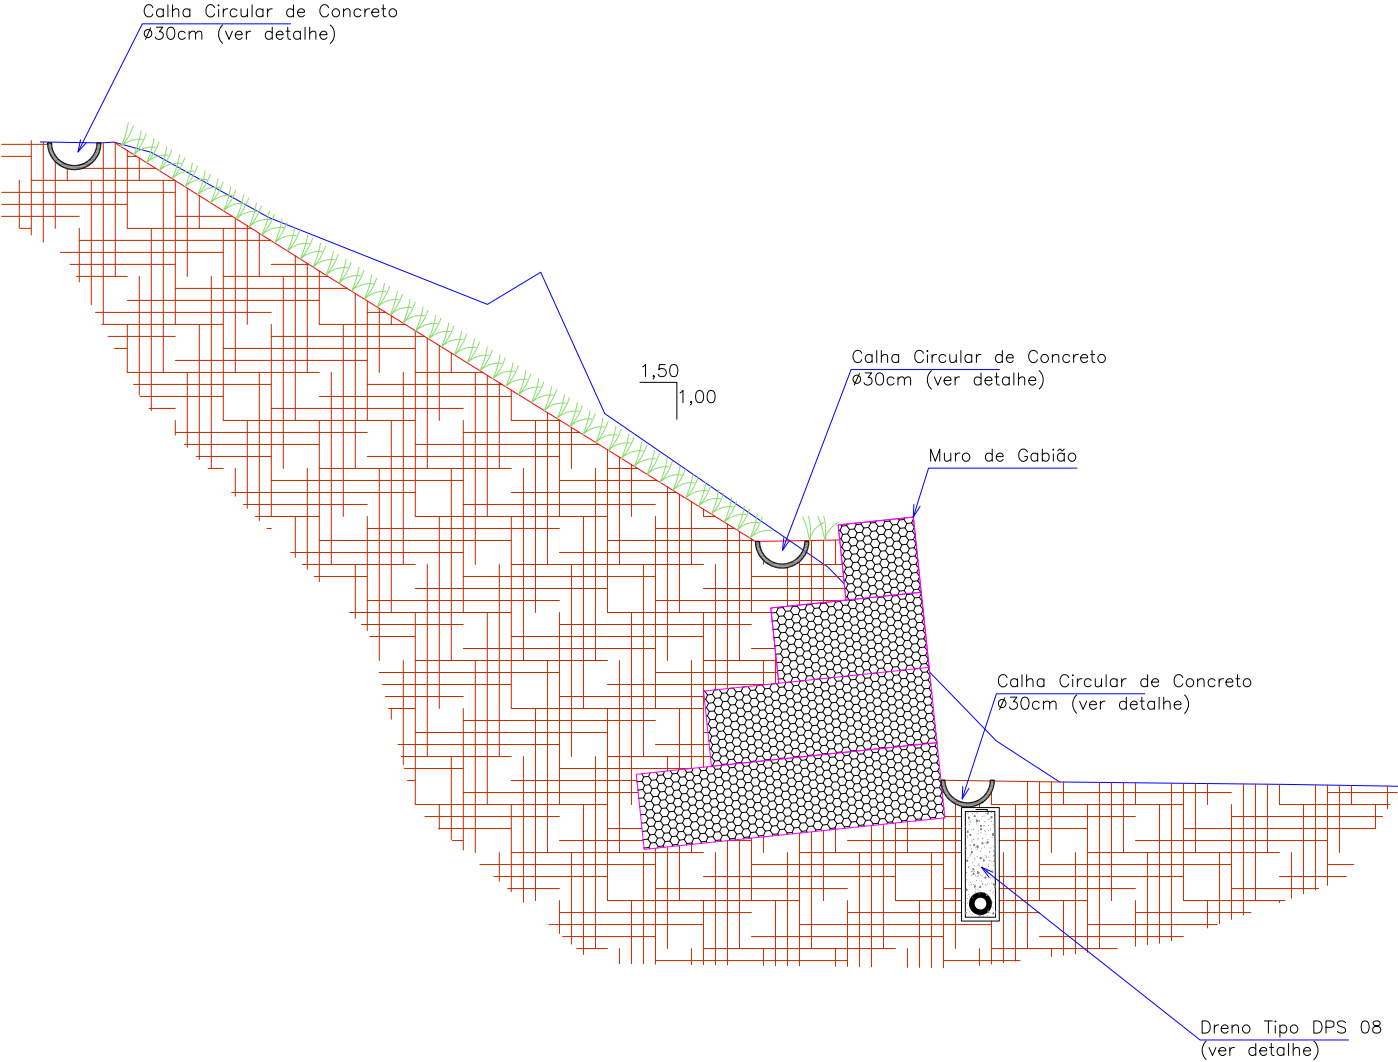


CAIXA DE DECANTAÇÃO (corte esquemático)
Escala: 1/50

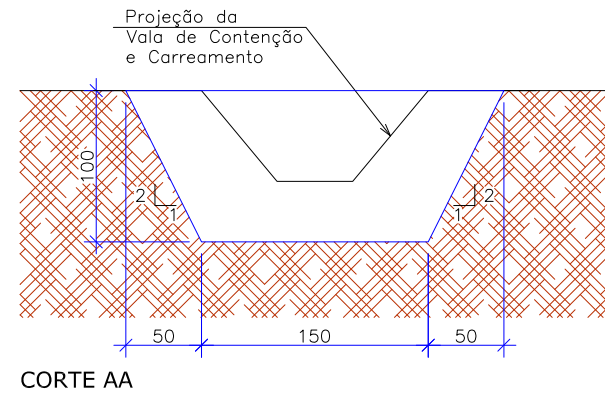


A caixa de decantação e a vala de contenção e carreamento serão executadas sem revestimento (em terra aparente), sendo utilizadas somente durante a execução da obra de Terraplenagem.

CAIXA DE DECANTAÇÃO (planta baixa)
Sem Escala

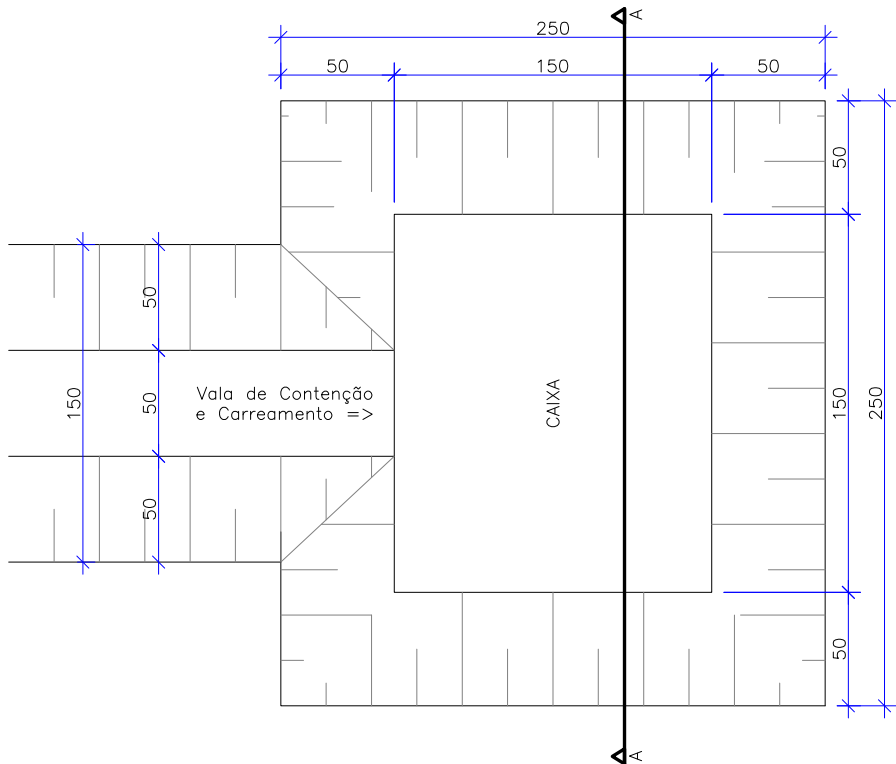


VALAS DE CONTENÇÃO E CARREAMENTO (corte esquemático)
Escala: 1/50

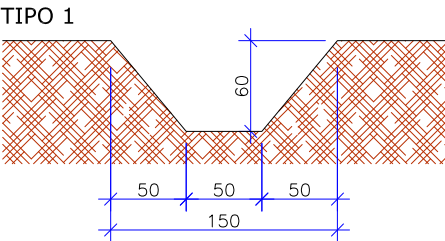


						ELABORAÇÃO:		CONTRATANTE:			
								MUNICÍPIO DE JOINVILLE			
						CONSULTORIA E PROJETOS DE ENGENHARIA www.azimute.eng.br (47) 3473-6777					
						PROJETO:		PROJETO EXECUTIVO PARA RECUPERAÇÃO DE ENCOSTAS RUA ARTHUR MENDES			
						LOCAL/TRECHO: RUA ARTHUR MENDES – BAIRRO COSTA E SILVA CEP: 89.220-560 – MUNICÍPIO DE JOINVILLE / SC					
						CONTEÚDO:		DATA: MARÇO/2012			
						PROJETO DE DRENAGEM PLUVIAL		ESCALA: INDICADA			
						SEÇÃO TRANSVERSAL E DETALHES		PRANCHA: 02/04			
						CODIFICAÇÃO: DRE-08911-03-01-A		EXTENSÃO/ÁREA: .			
						RESPONSÁVEL (CONTRATANTE): MUNICÍPIO DE JOINVILLE		RESPONSÁVEL TÉCNICO (AZIMUTE): ENG. ANTÔNIO CARLOS RAMUSKI CREA SC: 026.930-7			

CAIXA COLETORA DE SARJETA (CCS) COM GRELHA DE CONCRETO (TCC-01)

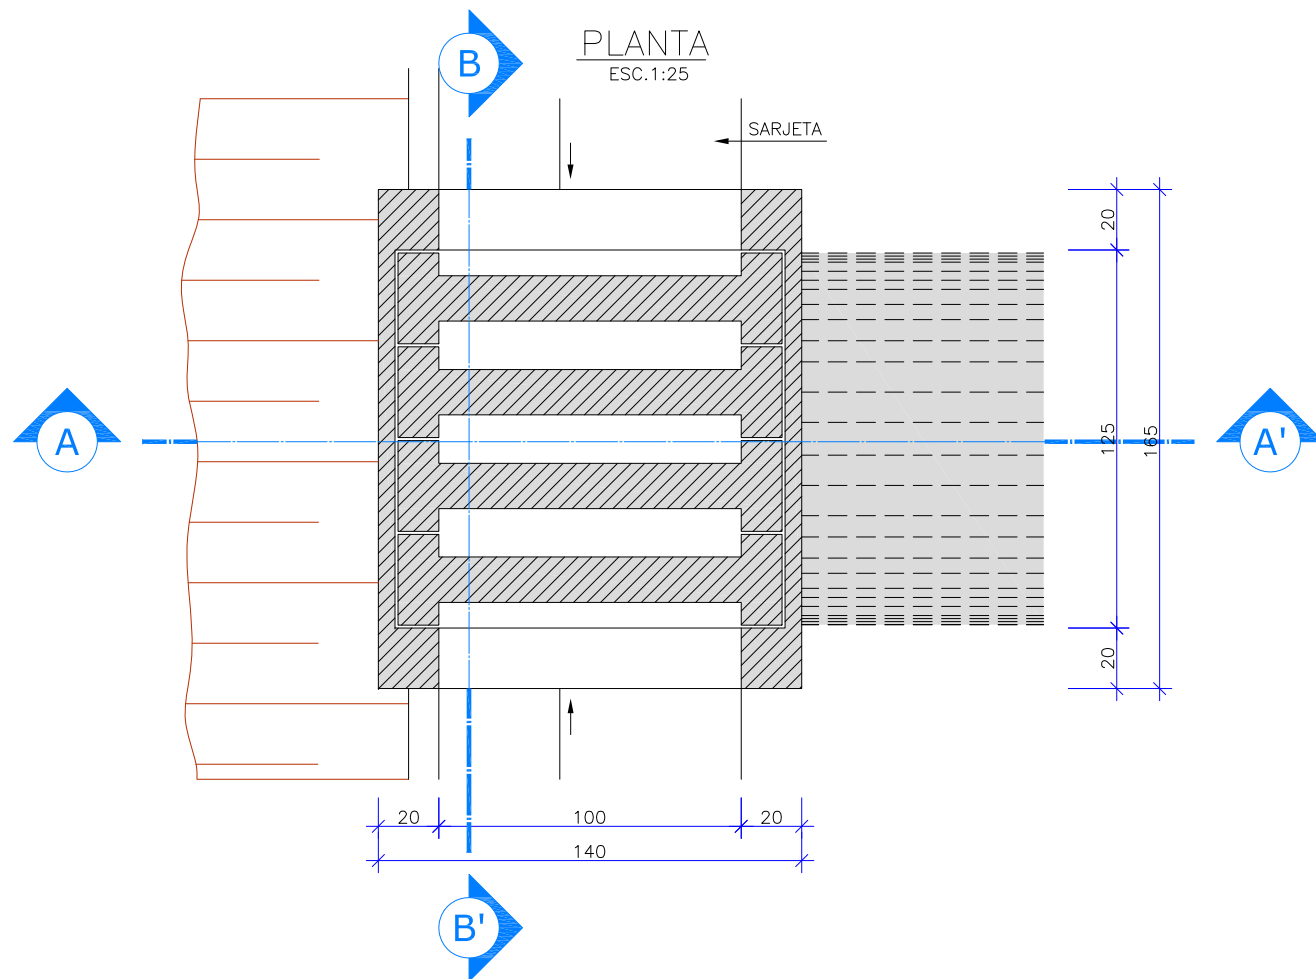


NERVURAS

ESC. 1:20

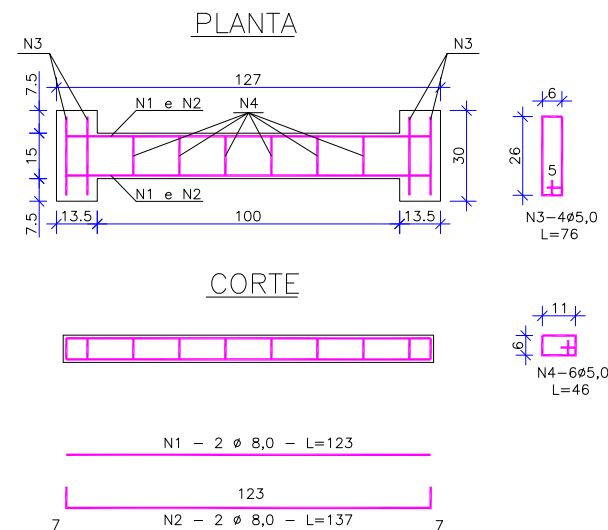

CORTE B-B'

ESC. 1:25

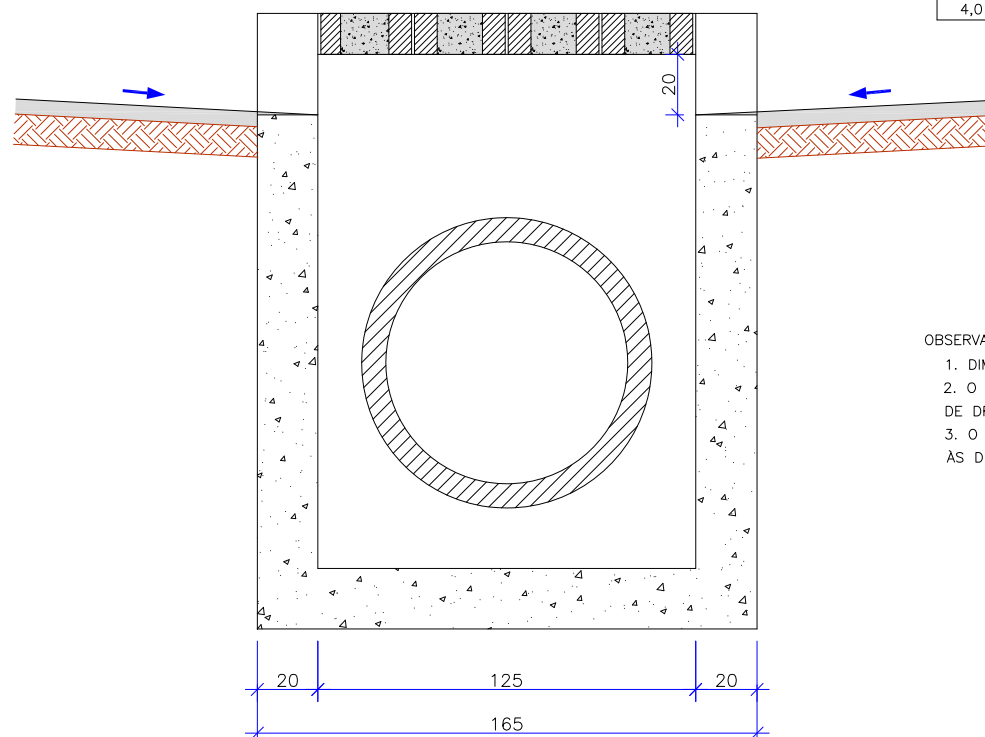

CORTE A-A'

ESC. 1:25

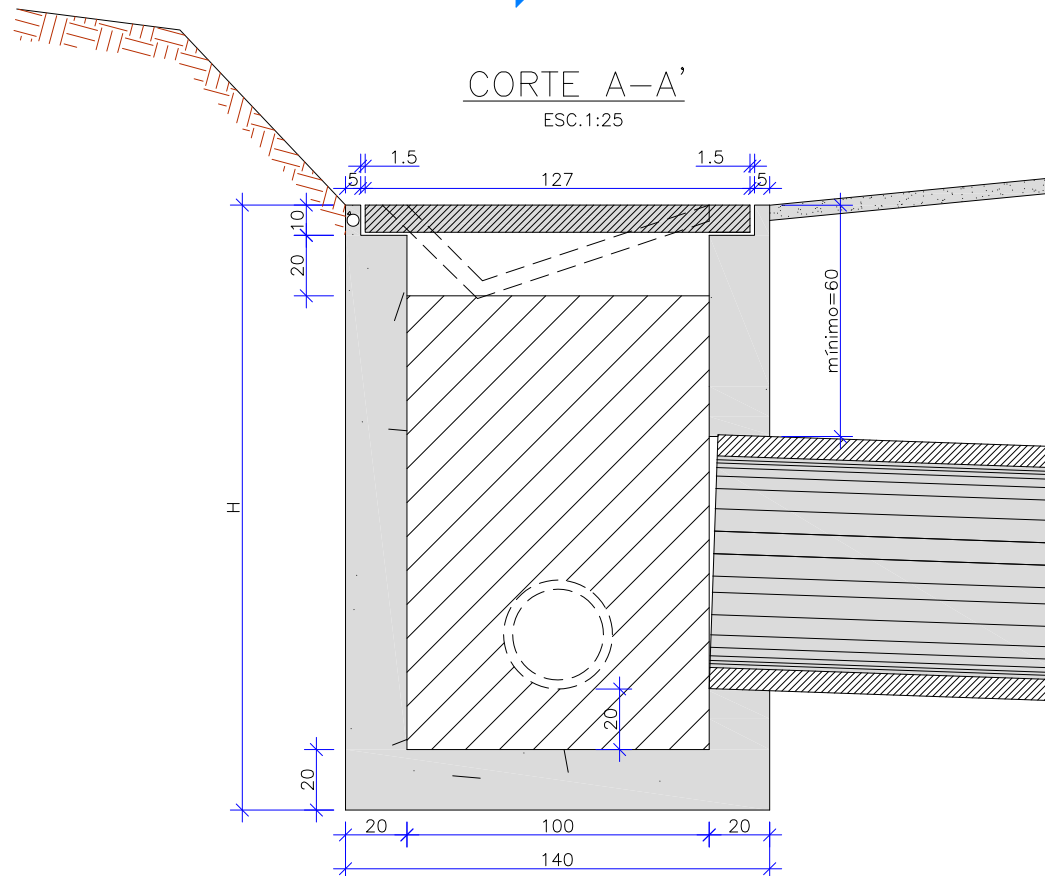


TABELA DA ARMADURA

AÇO CA 50				
N	DIÂMETRO (mm)	COMPRIMENTO (m)	PESO UNITÁRIO (kg)	PESO TOTAL (kg)
1	8,00	2,46	0,40	0,99
2	8,00	2,74	0,40	1,10
3	5,00	3,04	0,16	0,49
4	5,00	2,76	0,16	0,44
TOTAL				3,02

QUANTIDADES UNITÁRIAS (4 NERVURAS)			
TCC 01			
CONCRETO fck ≥ 15 MPa	m³		0,092
AÇO CA 50	kg		12,08
FÓRMAS	m²		1,38

QUANTIDADES UNITÁRIAS (CAIXA)				
CONCRETO fck ≥ 11 MPa (m³)				
H (m)	Ø = 60	Ø = 80	Ø = 100	Ø = 120
2,0	2,200/CCS01	2,100/CCS02	2,000/CCS03	1,900/CCS04
2,5	2,750/CCS05	2,650/CCS06	2,550/CCS07	2,450/CCS08
3,0	3,300/CCS09	3,200/CCS10	3,100/CCS11	3,000/CCS12
3,5	3,850/CCS13	3,750/CCS14	3,650/CCS15	3,550/CCS16
4,0	4,400/CCS17	4,300/CCS18	4,200/CCS19	4,100/CCS20
H (m)	CÓDIGO	FÓRMAS (m²)	ESCAVAÇÃO (m³)	APILOAMENTO (m³)
2,0	CCS01aCCS04	20,30	15,00	5,00
2,5	CCS05aCCS08	25,60	19,00	6,00
3,0	CCS09aCCS12	30,90	23,00	7,00
3,5	CCS13aCCS16	36,20	26,00	8,00
4,0	CCS17aCCS20	41,50	30,00	9,00

OBSERVAÇÕES


- DIMENSÕES EM cm;
- O DISPOSITIVO PODERÁ, OPCIONALMENTE, RECEBER A DESCARGA DE DRENOS RASOS OU PROFUNDOS;
- O DISPOSITIVO APLICA-SE A QUALQUER TIPO DE SARJEA ESPECIFICADO, INCLUSIVE ÀS DE CANTEIRO CENTRAL. AJUSTAR, NA OBRA, A CONEXÃO DA SARJETA À CAIXA.

ELABORAÇÃO:					CONTRATANTE:				
					MUNICÍPIO DE JOINVILLE				
CONSULTORIA E PROJETOS DE ENGENHARIA									
www.azimute.eng.br (47) 3473-6777					PROJETO EXECUTIVO PARA RECUPERAÇÃO DE ENCOSTAS				
RUA ARTHUR MENDES					LOCAL/TRECHO: RUA ARTHUR MENDES - BAIRRO COSTA E SILVA				
CEP: 89.220-560 - MUNICÍPIO DE JOINVILLE / SC					CONTEÚDO:				
PROJETO DE DRENAGEM PLUVIAL					DATA: MARÇO/2012				
DETALHES					ESCALA: INDICADA				
CODIFICAÇÃO: DRE-08911-03-01-A					PRANCHA: 03/04				
EXTENSÃO/ÁREA:					RESPONSÁVEL (CONTRATANTE):				
MUNICÍPIO DE JOINVILLE					RESPONSÁVEL TÉCNICO (AZIMUTE):				
					ENG. ANTÔNIO CARLOS RAMUSKI				
					CREA SC: 026.930-7				


REV.	DATA	ELABORAÇÃO	MODIFICAÇÃO	VERIFICAÇÃO	COORDENAÇÃO
A	MAR/2012	DOUGLAS	APRESENTAÇÃO INICIAL	VANDER	VANDER

NOTAS:
01 - ESTE DESENHO CONTÉM INFORMAÇÕES ESPECÍFICAS À FINALIDADE QUE SE PROPÕE E NÃO DEVE SER UTILIZADO PARA OUTROS FINS SEM CONSULTAR O RESP. TÉCNICO.

ASSENTAMENTO DE TUBOS SOBRE
LASTRO DE BRITA

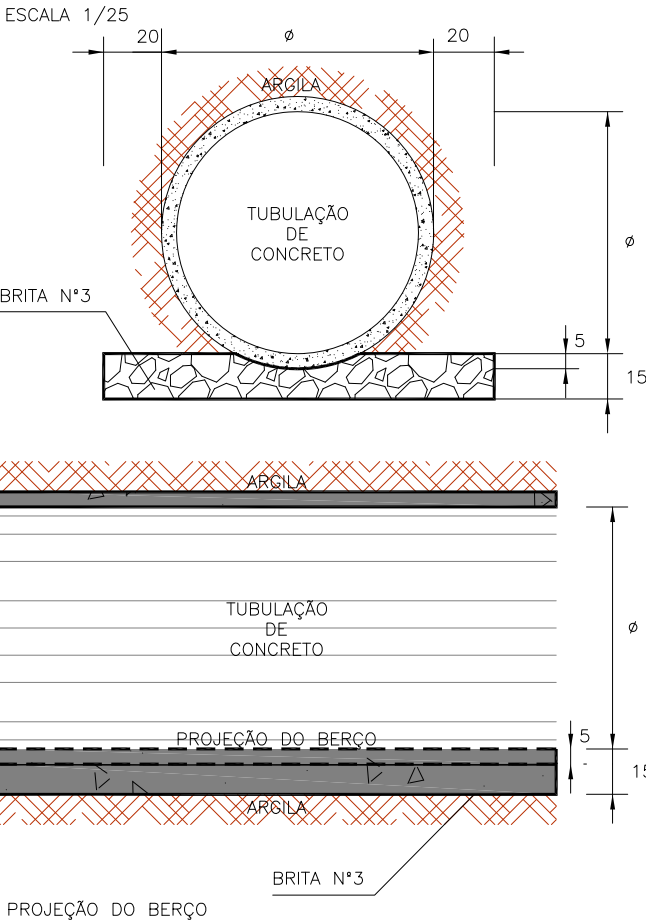


CAIXA DE AMORTECIMENTO
ESC 1:25

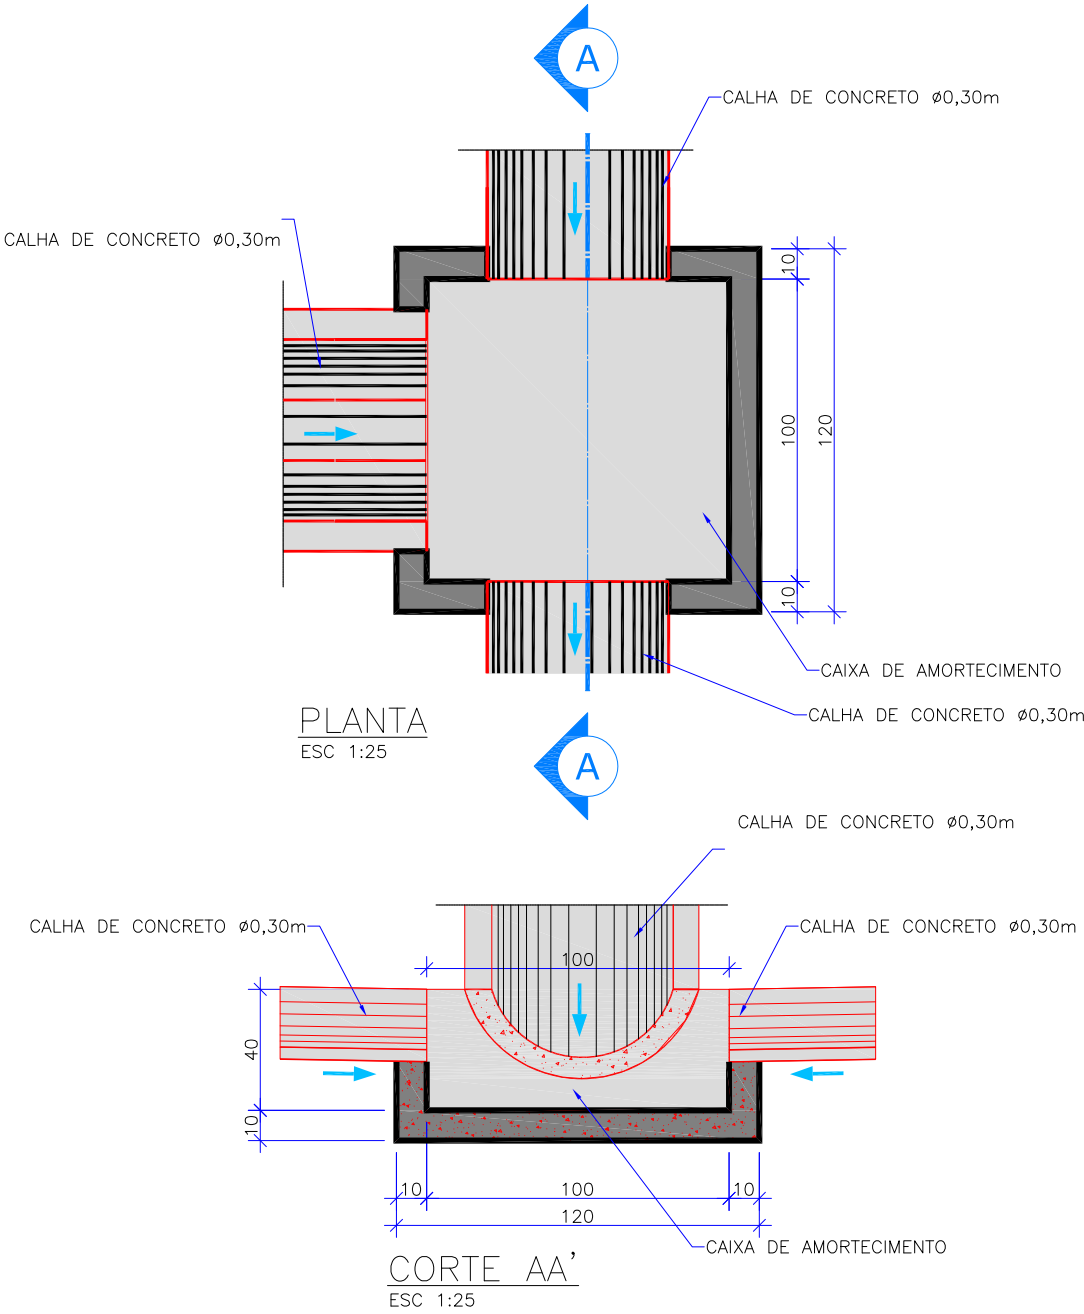

DPS-08 DRENO PROFUNDO PARA CORTE EM SOLO

Escala 1:25

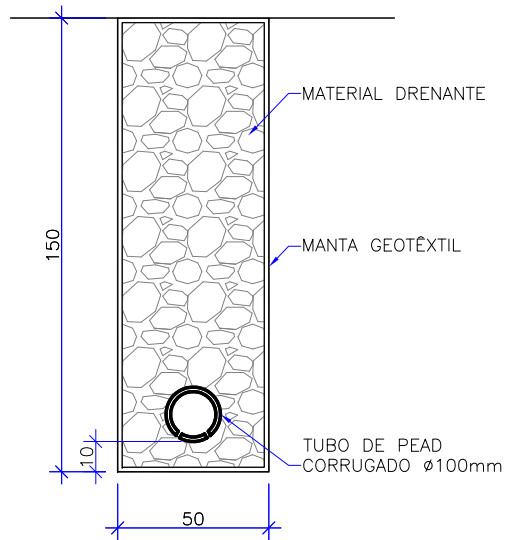

OBSERVAÇÕES:
01 - DIMENSÕES EM cm.

CONSUMOS MÉDIOS


DISCRIMINAÇÃO	UD	DPS08
ESCAVAÇÃO CLASSIFICADA	m³/m	0,75
MATERIAL FILTRANTE	m³/m	-
MATERIAL DRENANTE	m³/m	0,69
MATERIAL DE PROTEÇÃO	m³/m	-
SELO DE ARGILA	m³/m	-
TUBO DE PVC FURADO φ15cm	m/m	-
TUBO DE CONCRETO OU PEAD CORRUGADO	m/m	1,00
MANTA GEOTÊXIL	m²/m	4,30
FORMA DE MADEIRA	m²/m	-

OBSERVAÇÕES:

- 1 - DIMENSÕES EM cm.
- 2 - O PROJETISTA DEFINIRÁ A GRANULOMETRIA DOS MATERIAIS GRANULARES A UTILIZAR E A POSIÇÃO DO DRENO EM SEÇÃO TRANSVERSAL.
- 3 - AS FORMAS UTILIZADAS NA CONSTRUÇÃO DOS DRENOS DPS03 E DPS04 SERÃO RETIRADAS E TERÃO REAPROVEITAMENTO.
- 4 - NOS DRENOS DPS01 E DPS02 PODERÃO SER UTILIZADOS TUBOS CERÂMICOS POROSOS.

ASSENTAMENTO DE CALHAS (TIPO MEIO TUBO)

ESCALA 1/25

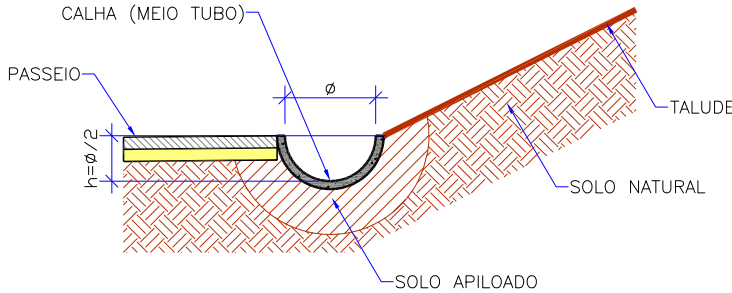


ELABORAÇÃO: AZIMUTE CONSULTORIA E PROJETOS DE ENGENHARIA www.azimute.eng.br (47) 3473-6777						CONTRATANTE: MUNICÍPIO DE JOINVILLE	
REV.	DATA	ELABORAÇÃO	MODIFICAÇÃO	VERIFICAÇÃO	COORDENAÇÃO	PROJETO: PROJETO EXECUTIVO PARA RECUPERAÇÃO DE ENCOSTAS RUA ARTHUR MENDES	
A	MAR/2012	DOUGLAS	APRESENTAÇÃO INICIAL	VANDER	VANDER	LOCAL/TRECHO: RUA ARTHUR MENDES - BAIRRO COSTA E SILVA CEP: 89.220-560 - MUNICÍPIO DE JOINVILLE / SC	
NOTAS: 01 - ESTE DESENHO CONTÉM INFORMAÇÕES ESPECÍFICAS À FINALIDADE QUE SE PROPÕE E NÃO DEVE SER UTILIZADO PARA OUTROS FINS SEM CONSULTAR O RESP. TÉCNICO.						CONTEÚDO: PROJETO DE DRENAGEM PLUVIAL	DATA: MARÇO/2012
CODIFICAÇÃO: DRE-08911-03-01-A						EXTENSÃO/ÁREA: .	ESCALA: INDICADA
RESPONSÁVEL (CONTRATANTE): MUNICÍPIO DE JOINVILLE						PRANCHA: 04/04	RESPONSÁVEL TÉCNICO (AZIMUTE): ENG. ANTÔNIO CARLOS RAMUSKI CREA SC: 026.930-7

5.0 - PROJETOS - SERVIDÃO AFONSO B. HOEPNER

5.1 - Projeto de Terraplenagem

PLANTA BAIXA
Escala = 1:500

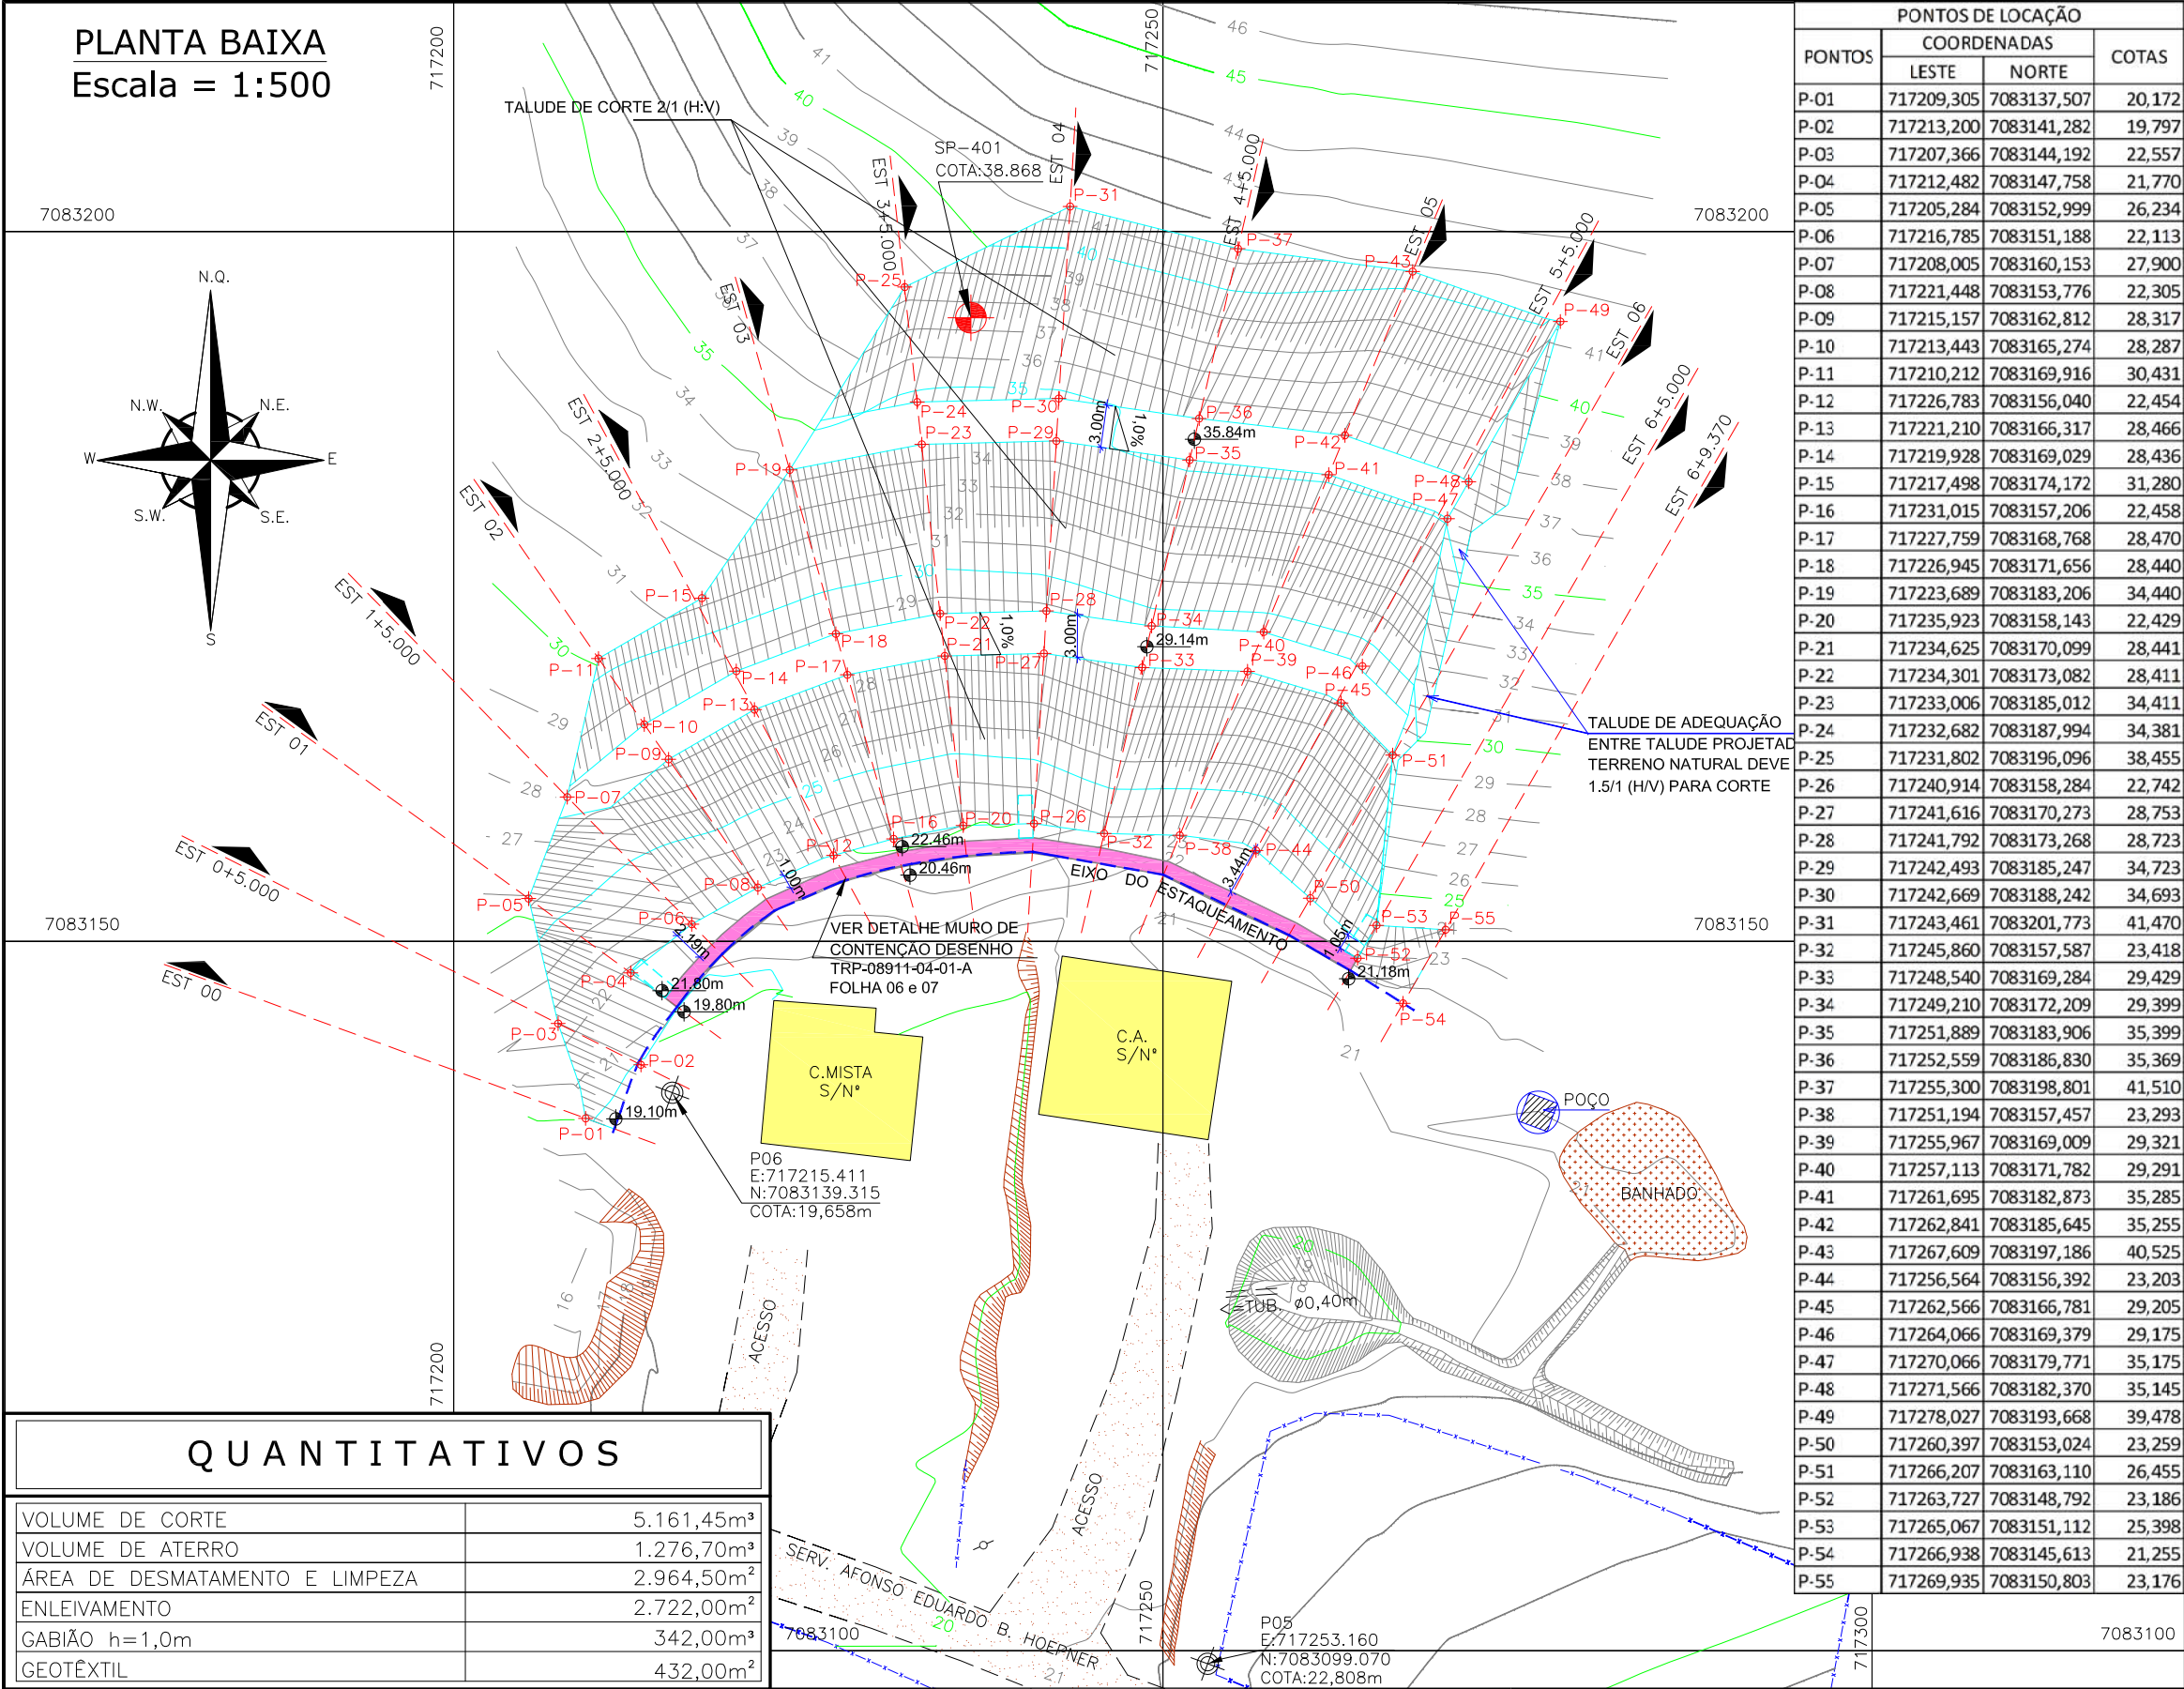

QUANTITATIVOS	
VOLUME DE CORTE	5.161,45m³
VOLUME DE ATERRO	1.276,70m³
ÁREA DE DESMATAMENTO E LIMPEZA	2.964,50m²
ENLEIVAMENTO	2.722,00m²
GABIÃO h=1,0m	342,00m³
GEOTÊXTIL	432,00m²

LEGENDA:	
	CERCA DE ARAME
	RUA EXISTENTE
	EIXO DE ESTAQUEAMENTO
	C.A. CASA DE ALVENARIA
	C.M. CASA MISTA
	TALUDE EXISTENTE
	TALUDE PROJETADO
	VALA EXISTENTE
	CURVAS DE NÍVEL-PROJETO
	CURVAS DE NÍVEL-EXISTENTE
	MURO DE CONTENÇÃO TIPO GABIÃO
	SAIBRO (CHÃO BATIDO)
	VEGETAÇÃO
	PROJEÇÃO DOS CONTRAFORTES
	POSTE DE CONCRETO
	POÇO
	PONTOS DE NÍVEIS DE PROJETO
	SONDAGEM
	PQT-PIQUETE
	PONTOS DE LOCAÇÃO
	BANHADO








PONTOS DE LOCAÇÃO			
PONTOS	COORDENADAS		COTAS
	LESTE	NORTE	
P-01	717209,305	7083137,507	20,172
P-02	717213,200	7083141,282	19,797
P-03	717207,366	7083144,192	22,557
P-04	717212,482	7083147,758	21,770
P-05	717205,284	7083152,999	26,234
P-06	717216,785	7083151,188	22,113
P-07	717208,005	7083160,153	27,900
P-08	717221,448	7083153,776	22,305
P-09	717215,157	7083162,812	28,317
P-10	717213,443	7083165,274	28,287
P-11	717210,212	7083169,916	30,431
P-12	717226,783	7083156,040	22,454
P-13	717221,210	7083166,317	28,466
P-14	717219,928	7083169,029	28,436
P-15	717217,498	7083174,172	31,280
P-16	717231,015	7083157,206	22,458
P-17	717227,759	7083168,768	28,470
P-18	717226,945	7083171,656	28,440
P-19	717223,689	7083183,206	34,440
P-20	717235,923	7083158,143	22,429
P-21	717234,625	7083170,099	28,441
P-22	717234,301	7083173,082	28,411
P-23	717233,006	7083185,012	34,411
P-24	717232,682	7083187,994	34,381
P-25	717231,802	7083196,096	38,455
P-26	717240,914	7083158,284	22,742
P-27	717241,616	7083170,273	28,753
P-28	717241,792	7083173,268	28,723
P-29	717242,493	7083185,247	34,723
P-30	717242,669	7083188,242	34,693
P-31	717243,461	7083201,773	41,470
P-32	717245,860	7083157,587	23,418
P-33	717248,540	7083169,284	29,429
P-34	717249,210	7083172,209	29,399
P-35	717251,889	7083183,906	35,399
P-36	717252,559	7083186,830	35,369
P-37	717255,300	7083198,801	41,510
P-38	717251,194	7083157,457	23,293
P-39	717255,967	7083169,009	29,321
P-40	717257,113	7083171,782	29,291
P-41	717261,695	7083182,873	35,285
P-42	717262,841	7083185,645	35,255
P-43	717267,609	7083197,186	40,525
P-44	717256,564	7083156,392	23,203
P-45	717262,566	7083166,781	29,205
P-46	717264,066	7083169,379	29,175
P-47	717270,066	7083179,771	35,175
P-48	717271,566	7083182,370	35,145
P-49	717278,027	7083193,668	39,478
P-50	717260,397	7083153,024	23,259
P-51	717266,207	7083163,110	26,455
P-52	717263,727	7083148,792	23,186
P-53	717265,067	7083151,112	25,398
P-54	717266,938	7083145,613	21,255
P-55	717269,935	7083150,803	23,176

LOCALIZAÇÃO

APROVAÇÕES:

ELABORAÇÃO:	CONTRATANTE:
 CONSULTORIA E PROJETOS DE ENGENHARIA www.azimute.eng.br (47) 3473-6777	MUNICÍPIO DE JOINVILLE
PROJETO:	PROJETO EXECUTIVO DE RECUPERAÇÃO DE ENCOSTAS SERVIDÃO AFONSO EDUARDO B. HOEPNER
LOCAL/TRECHO: SERVIDÃO AFONSO EDUARDO B. HOEPNER - BAIRRO PETRÓPOLIS CEP: 89.209-360 - MUNICÍPIO DE JOINVILLE / SC	DATA: MARÇO/2012
CONTEÚDO:	ESCALA: 1:500
PLANTA BAIXA	PRANCHA: 01/08
CODIFICAÇÃO: TRP-08911-04-01-B	EXTENSÃO/ÁREA: -
RESPONSÁVEL (CONTRATANTE): MUNICÍPIO DE JOINVILLE	RESPONSÁVEL TÉCNICO (AZIMUTE): ENG. ANTÔNIO CARLOS RAMUSKI CREA SC: 026.930-7

SEÇÕES TRANSVERSAIS
Escala = 1:250

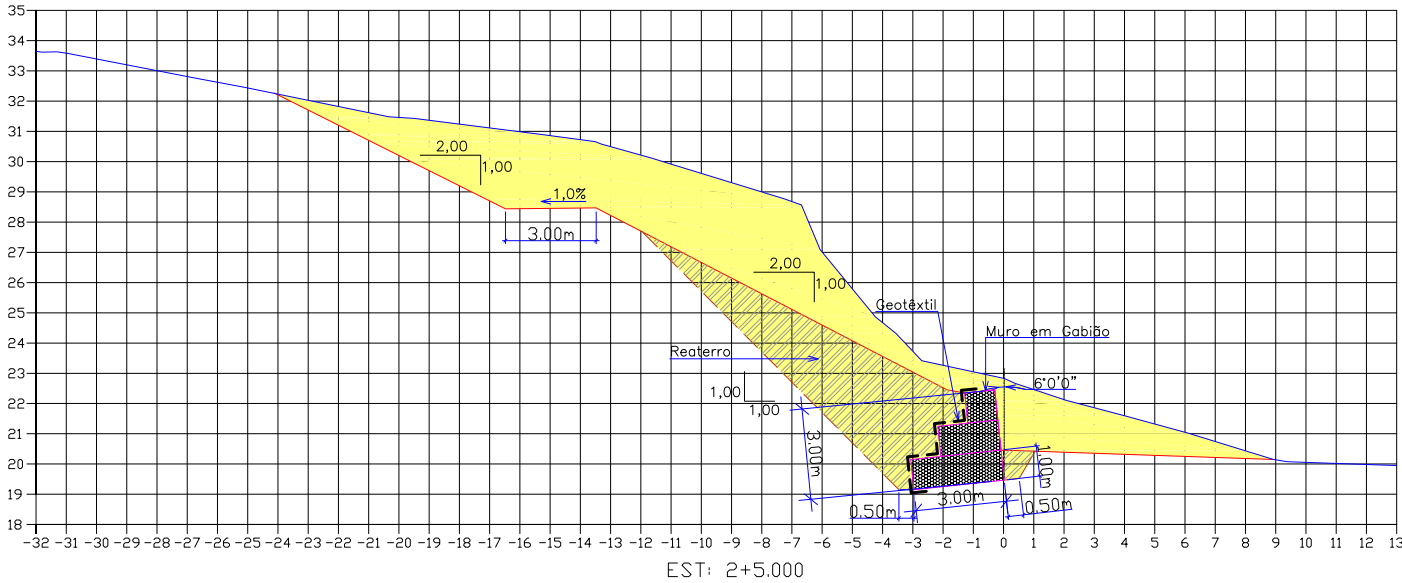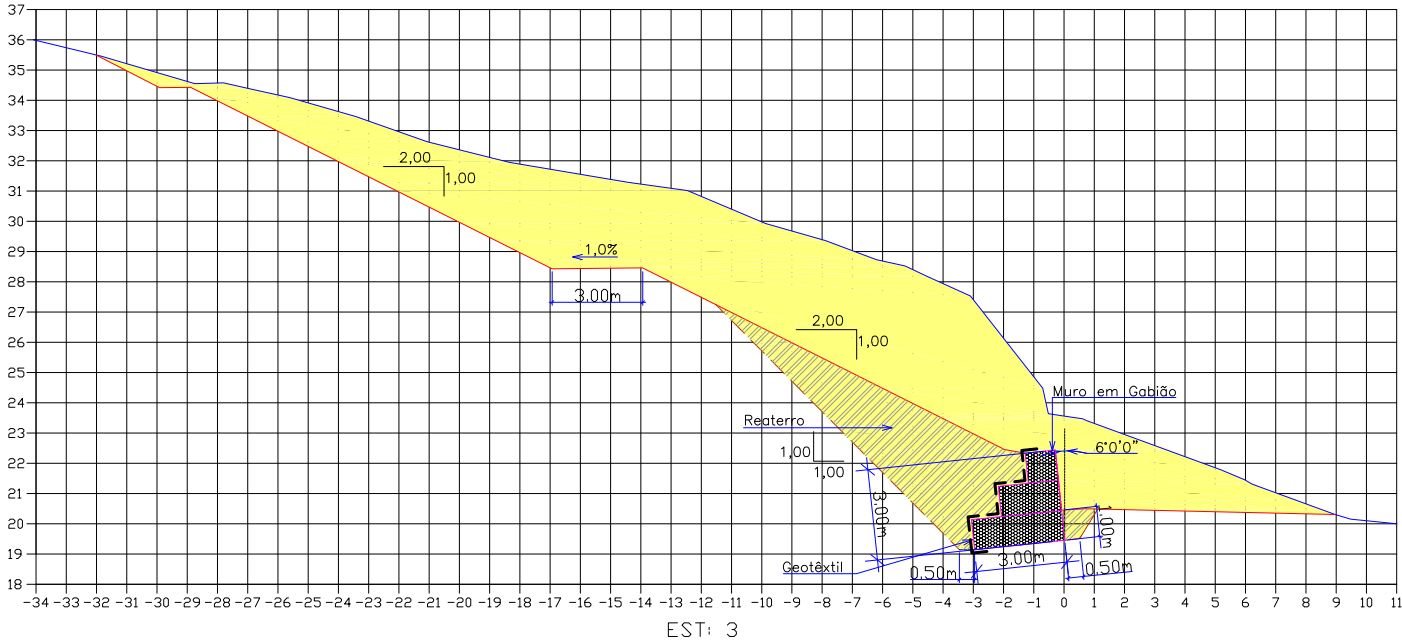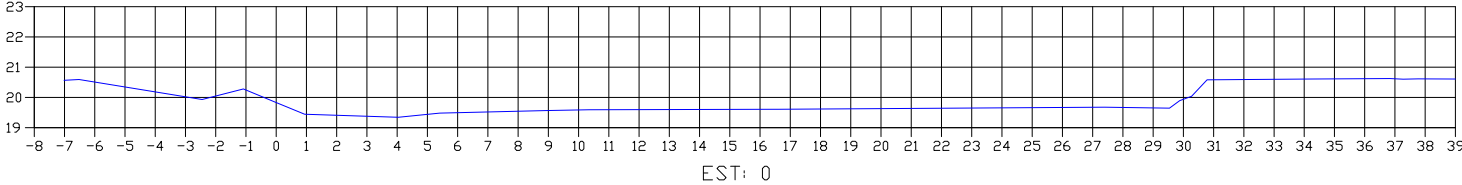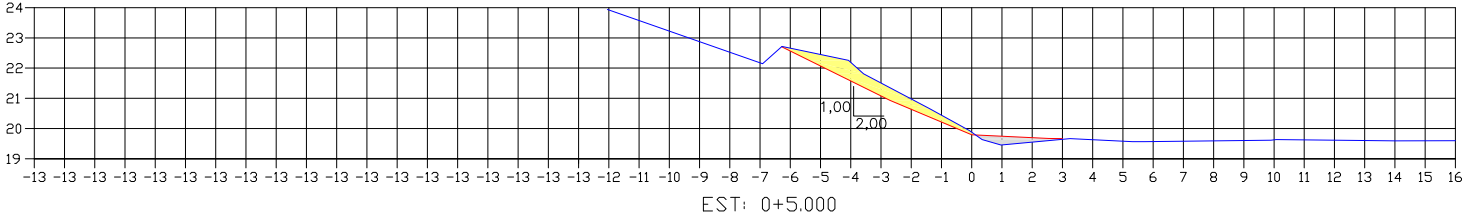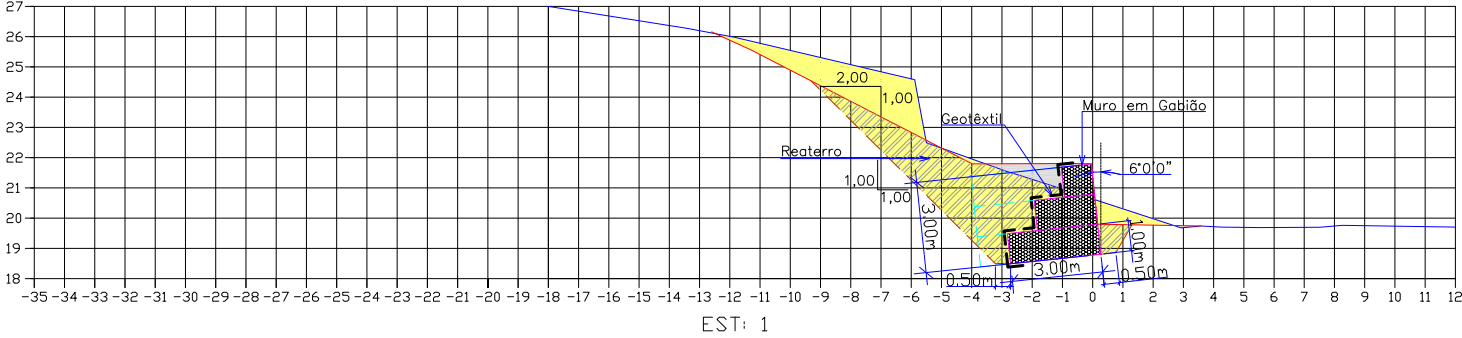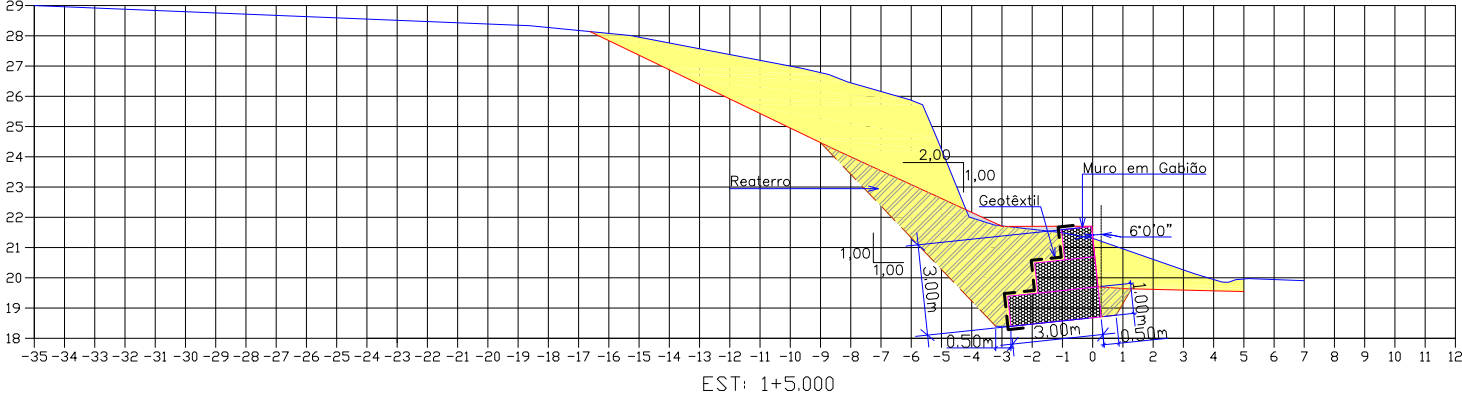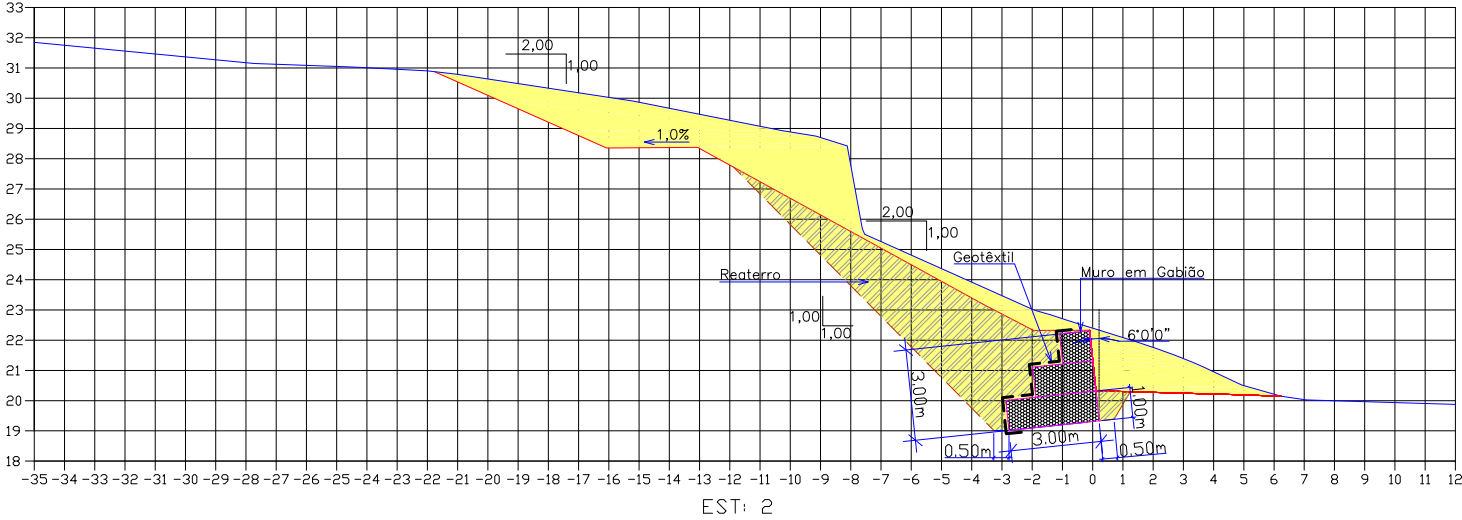



LEGENDA:

	GREIDE PRIMITIVO (EXISTENTE)		PROJEÇÃO DE CONTRAFORTE
	GREIDE DE TERRAPLENAGEM		
	ÁREA DE CORTE		
	ÁREA DE ATERRO		
	ÁREA DE REATERRO		
	MURO DE GABIÃO		

B	MAR/2012	THIAGO P.	INSERÇÃO DOS PONTOS DE LOCAÇÃO	DOUGLAS	VANDER
A	MAR/2012	THIAGO P.	APRESENTAÇÃO INICIAL	DOUGLAS	VANDER
REV.	DATA	ELABORAÇÃO	MODIFICAÇÃO	VERIFICAÇÃO	COORDENAÇÃO
NOTAS:					
01 - LEVANTAMENTO TOPOGRAFICO PLANIALTIMÉTRICO GEORREFERENCIADO AO DATUM SIRGAS2000 PROJEÇÃO UTM-SUL MC 51°W.					
02 - COTA REFERENCIADA NO MARCO MR-52 DA REDE ALTIMÉTRICA DA PREFEITURA MUNICIPAL DE JOINVILLE.					
03 - OS VOLUMES CALCULADOS SÃO GEOMÉTRICOS (SEM EMPOLAMENTO).					
04 - EM TODOS OS TALUDES E BANQUETAS DEVERÁ SER EXECUTADA PROTEÇÃO VEGETAL COM ENLEIVAMENTO.					
05 - ESTE DESENHO CONTÉM INFORMAÇÕES ESPECÍFICAS A FINALIDADE QUE SE PROPÕE E NÃO DEVE SER UTILIZADO PARA OUTROS FINS SEM CONSULTAR O RESP. TÉCNICO.					

ELABORAÇÃO:	CONTRATANTE:
	MUNICÍPIO DE JOINVILLE
CONSULTORIA E PROJETOS DE ENGENHARIA www.azimute.eng.br (47) 3473-6777	
PROJETO:	PROJETO EXECUTIVO DE RECUPERAÇÃO DE ENCOSTAS SERVIDÃO AFONSO EDUARDO B. HOEPNER
LOCAL/TRECHO: SERVIDÃO AFONSO EDUARDO B. HOEPNER - BAIRRO PETRÓPOLIS CEP: 89.209-360 - MUNICÍPIO DE JOINVILLE / SC	DATA: MARÇO/2012
CONTEÚDO:	ESCALA: 1:250
SEÇÕES TRANSVERSAIS	PRANCHA: 02/08
CODIFICAÇÃO: TRP-08911-04-01-B	EXTENSÃO/ÁREA: -
RESPONSÁVEL (CONTRATANTE): MUNICÍPIO DE JOINVILLE	RESPONSÁVEL TÉCNICO (AZIMUTE): ENG. ANTÔNIO CARLOS RAMUSKI CREA SC: 026.930-7

SEÇÕES TRANSVERSAIS
Escala = 1:250

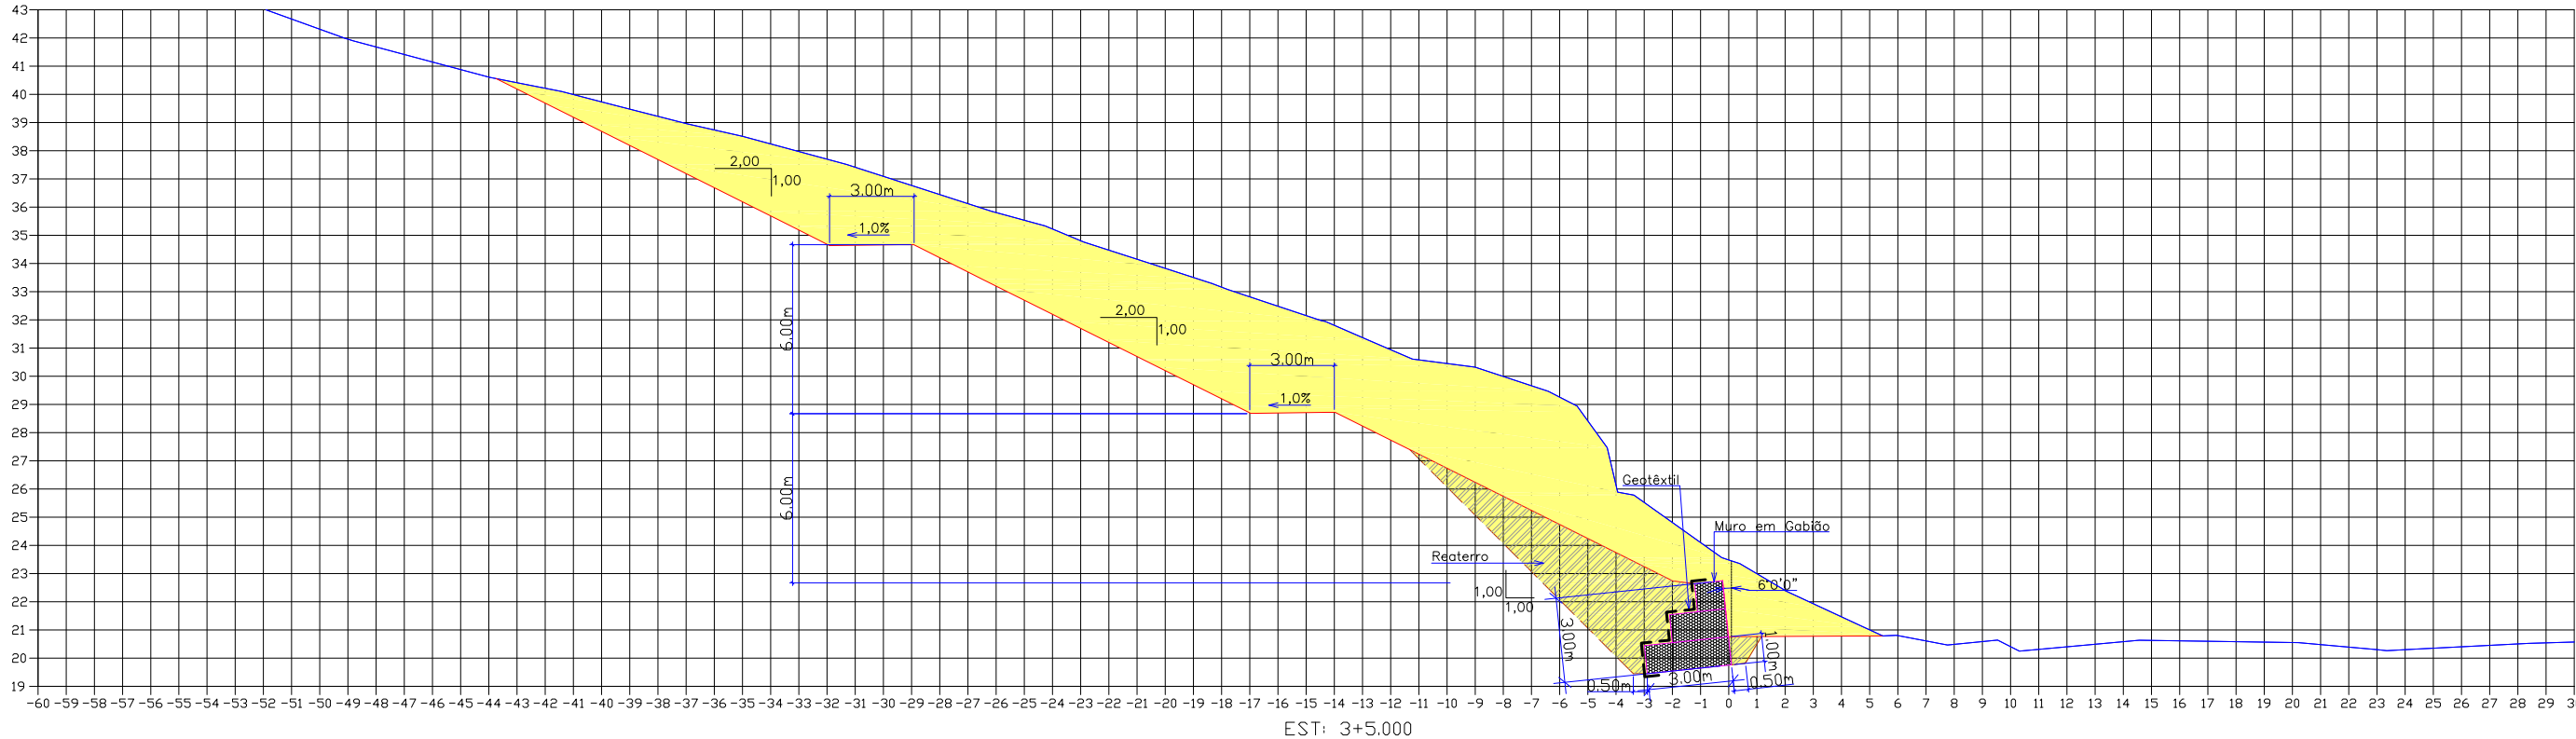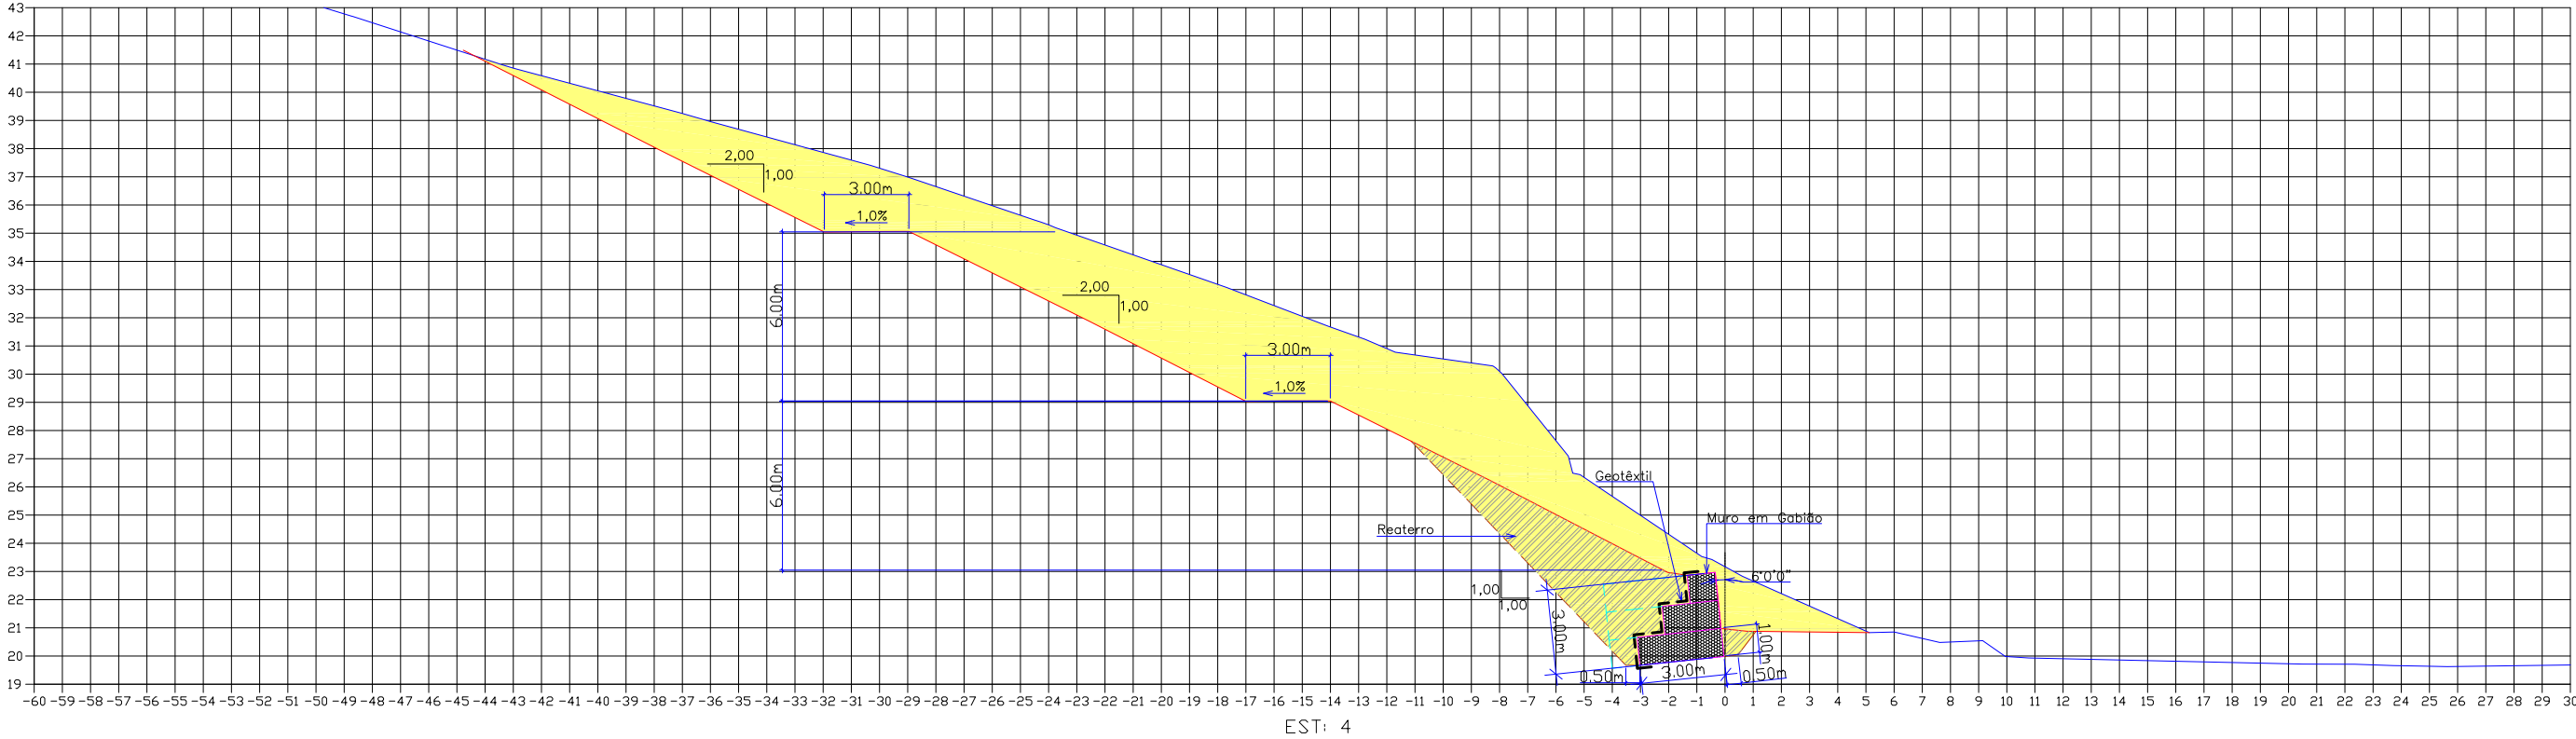

LEGENDA:

GREIDE PRIMITIVO (EXISTENTE)

GREIDE DE TERRAPLENAGEM

ÁREA DE CORTE

ÁREA DE ATERRO

ÁREA DE REATERRO

MURO DE GABIÃO

PROJEÇÃO DE CONTRAFORTE

ELABORAÇÃO:				CONTRATANTE:	
<div><div><div></div><div>AZIMUTE</div></div><div>CONSULTORIA E PROJETOS DE ENGENHARIA www.azimute.eng.br (47) 3473-6777</div></div>				MUNICÍPIO DE JOINVILLE	
PROJETO: PROJETO EXECUTIVO DE RECUPERAÇÃO DE ENCOSTAS SERVIDÃO AFONSO EDUARDO B. HOEPNER					
LOCAL/TRECHO: SERVIDÃO AFONSO EDUARDO B. HOEPNER – BAIRRO PETRÓPOLIS CEP: 89.209-360 – MUNICÍPIO DE JOINVILLE / SC					
CONTEÚDO: PROJETO DE TERRAPLENAGEM SEÇÕES TRANSVERSAIS				DATA: MARÇO/2012	
CODIFICAÇÃO: TRP-08911-04-01-B				EXTENSÃO/ÁREA: -	
RESPONSÁVEL (CONTRATANTE): MUNICÍPIO DE JOINVILLE				RESPONSÁVEL TÉCNICO (AZIMUTE): ENG. ANTÔNIO CARLOS RAMUSKI CREA SC: 026.930-7	

NOTAS:

01 – LEVANTAMENTO TOPOGRÁFICO PLANIALTIMÉTRICO GEORREFERENCIADO AO DATUM SIRGAS2000 PROJEÇÃO UTM–SUL MC 51°W.



02 – COTA REFERENCIADA NO MARCO MR–52 DA REDE ALTIMÉTRICA DA PREFEITURA MUNICIPAL DE JOINVILLE.

03 – OS VOLUMES CALCULADOS SÃO GEOMÉTRICOS (SEM EMPOLAMENTO).

04 – EM TODOS OS TALUDES E BANQUETAS DEVERÁ SER EXECUTADA PROTEÇÃO VEGETAL COM ENLEIVAMENTO.

05 – ESTE DESENHO CONTEM INFORMAÇÕES ESPECÍFICAS A FINALIDADE QUE SE PROPÕE E NÃO DEVE SER UTILIZADO PARA OUTROS FINS SEM CONSULTAR O RESP. TÉCNICO.

SEÇÕES TRANSVERSAIS
Escala = 1:250

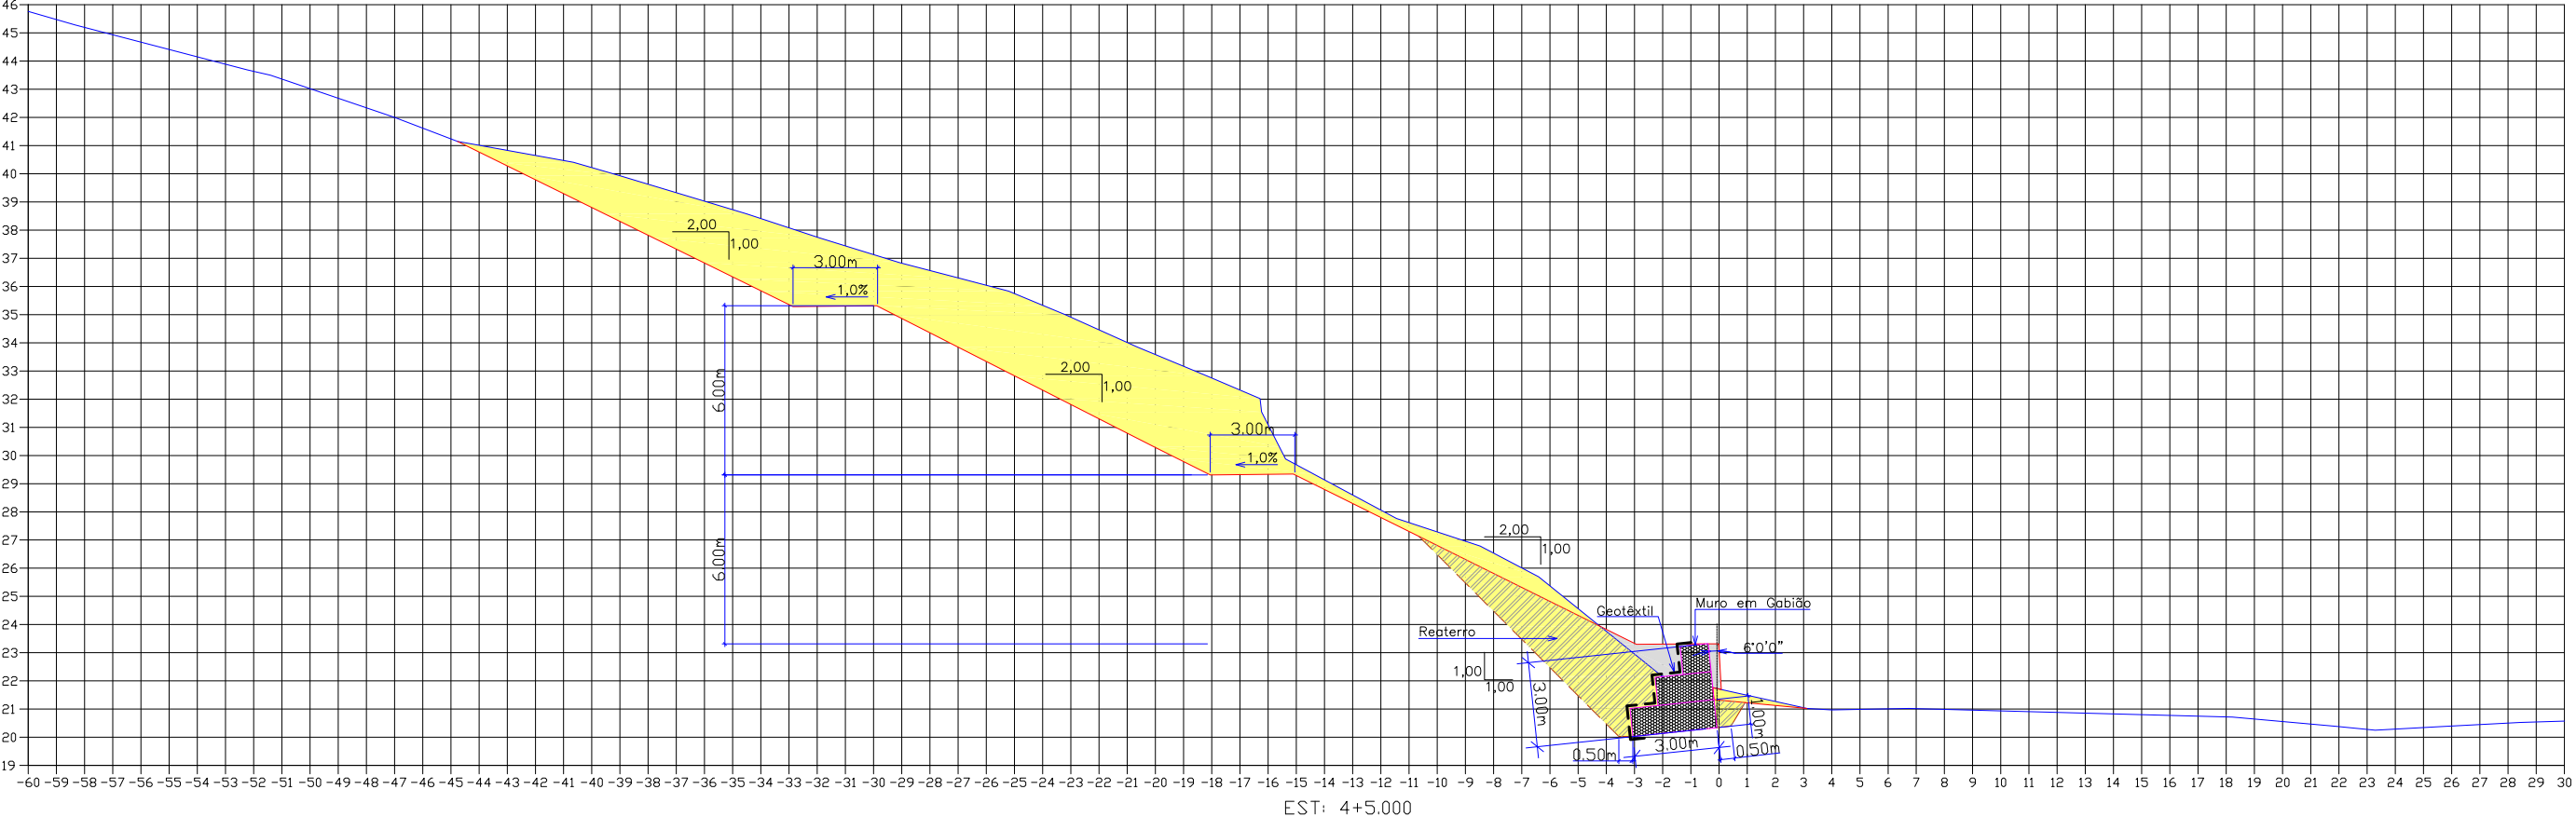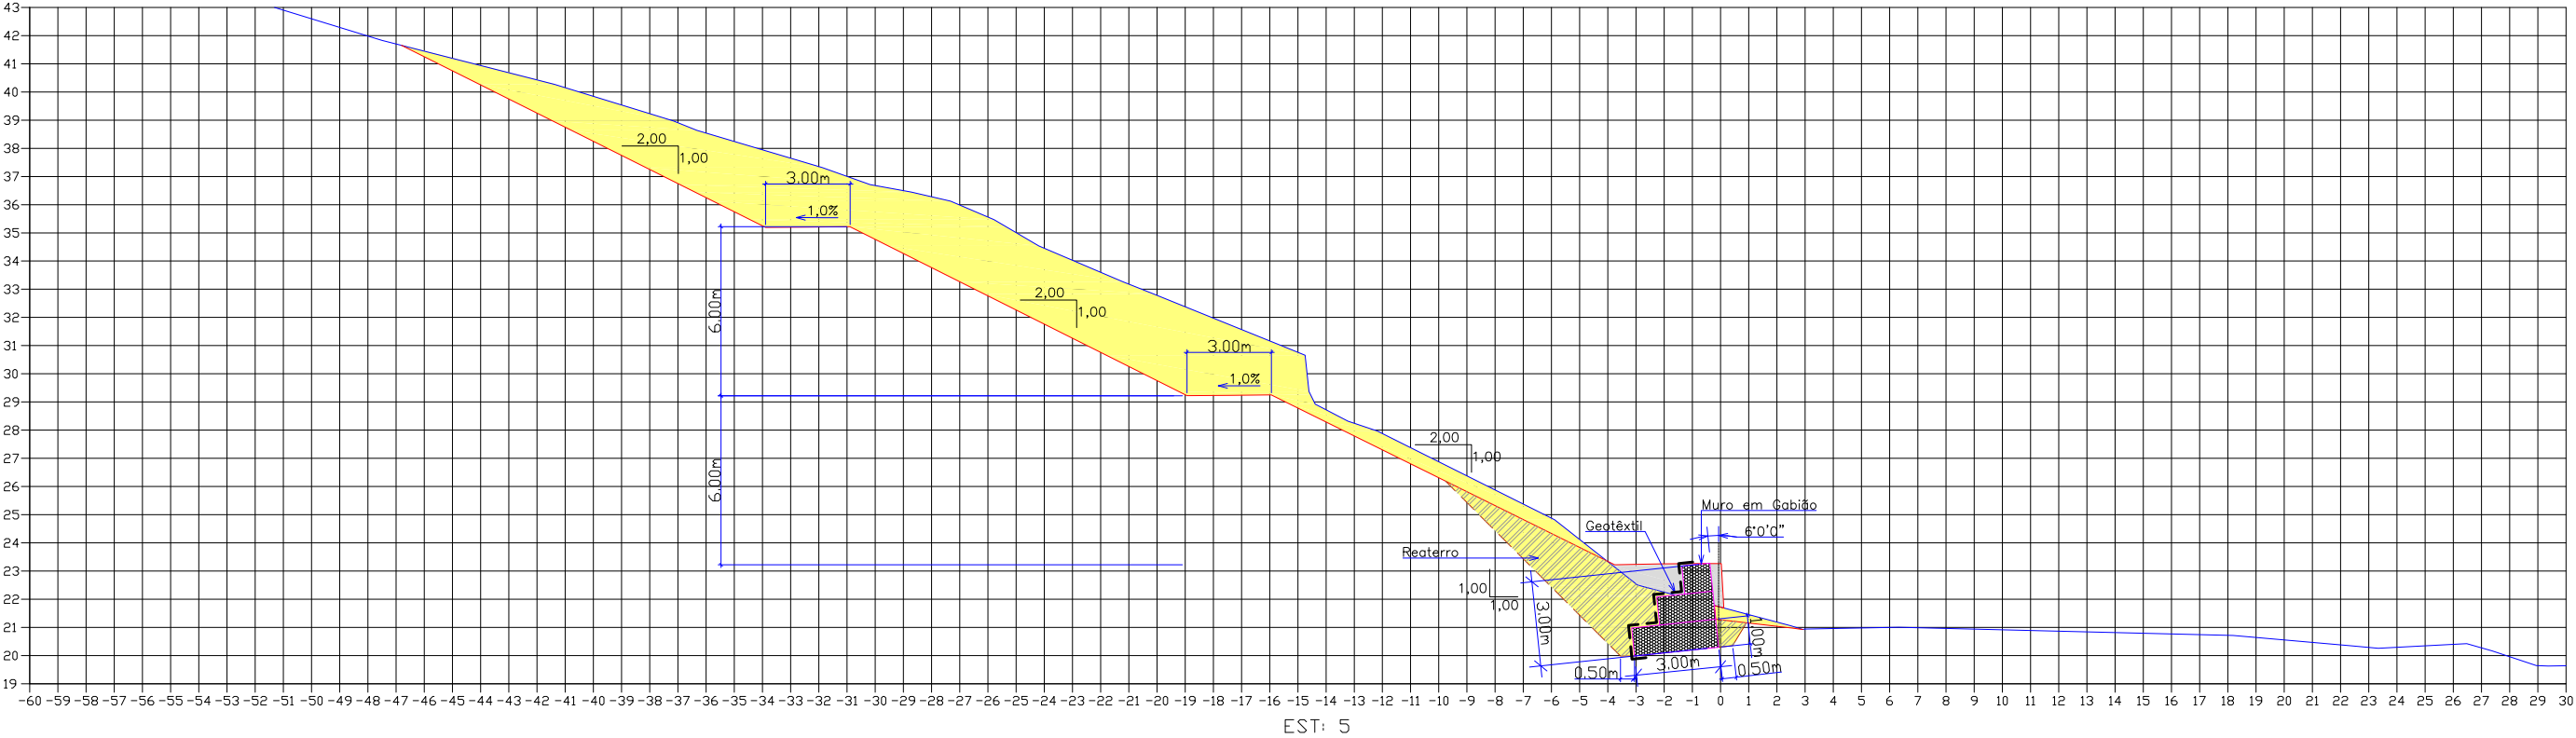

LEGENDA:

GREIDE PRIMITIVO (EXISTENTE)

GREIDE DE TERRAPLENAGEM

ÁREA DE CORTE

ÁREA DE ATERRO

ÁREA DE REATERRO

MURO DE GABIÃO

PROJEÇÃO DE CONTRAFORTE

ELABORAÇÃO:				CONTRATANTE:	
<div><div><div></div><div>AZIMUTE</div></div><div>CONSULTORIA E PROJETOS DE ENGENHARIA www.azimute.eng.br (47) 3473-6777</div></div>				MUNICÍPIO DE JOINVILLE	
PROJETO: PROJETO EXECUTIVO DE RECUPERAÇÃO DE ENCOSTAS SERVIDÃO AFONSO EDUARDO B. HOEPNER					
LOCAL/TRECHO: SERVIDÃO AFONSO EDUARDO B. HOEPNER – BAIRRO PETRÓPOLIS CEP: 89.209-360 – MUNICÍPIO DE JOINVILLE / SC					
CONTEÚDO: PROJETO DE TERRAPLENAGEM SEÇÕES TRANSVERSAIS				DATA: MARÇO/2012	
CODIFICAÇÃO: TRP-08911-04-01-B				EXTENSÃO/ÁREA: -	
RESPONSÁVEL (CONTRATANTE): MUNICÍPIO DE JOINVILLE				RESPONSÁVEL TÉCNICO (AZIMUTE): ENG. ANTÔNIO CARLOS RAMUSKI CREA SC: 026.930-7	

NOTAS:

01 – LEVANTAMENTO TOPOGRÁFICO PLANIALTIMÉTRICO GEORREFERENCIADO AO DATUM SIRGAS2000 PROJEÇÃO UTM–SUL MC 51°W.





02 – COTA REFERENCIADA NO MARCO MR–52 DA REDE ALTIMÉTRICA DA PREFEITURA MUNICIPAL DE JOINVILLE.

03 – OS VOLUMES CALCULADOS SÃO GEOMÉTRICOS (SEM EMPOLAMENTO).

04 – EM TODOS OS TALUDES E BANQUETAS DEVERÁ SER EXECUTADA PROTEÇÃO VEGETAL COM ENLEIVAMENTO.

05 – ESTE DESENHO CONTEM INFORMAÇÕES ESPECÍFICAS A FINALIDADE QUE SE PROPÕE E NÃO DEVE SER UTILIZADO PARA OUTROS FINS SEM CONSULTAR O RESP. TÉCNICO.

SEÇÕES TRANSVERSAIS
Escala = 1:250

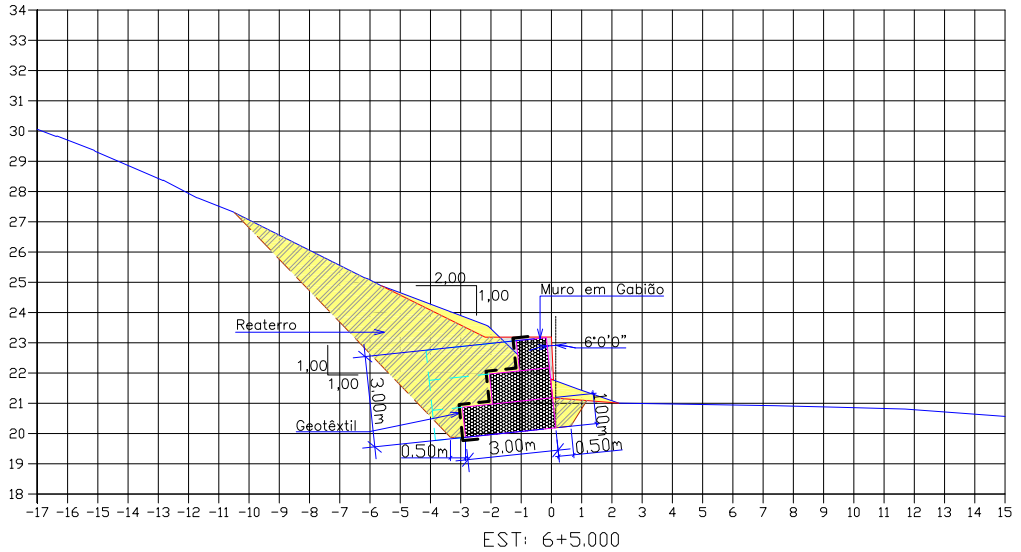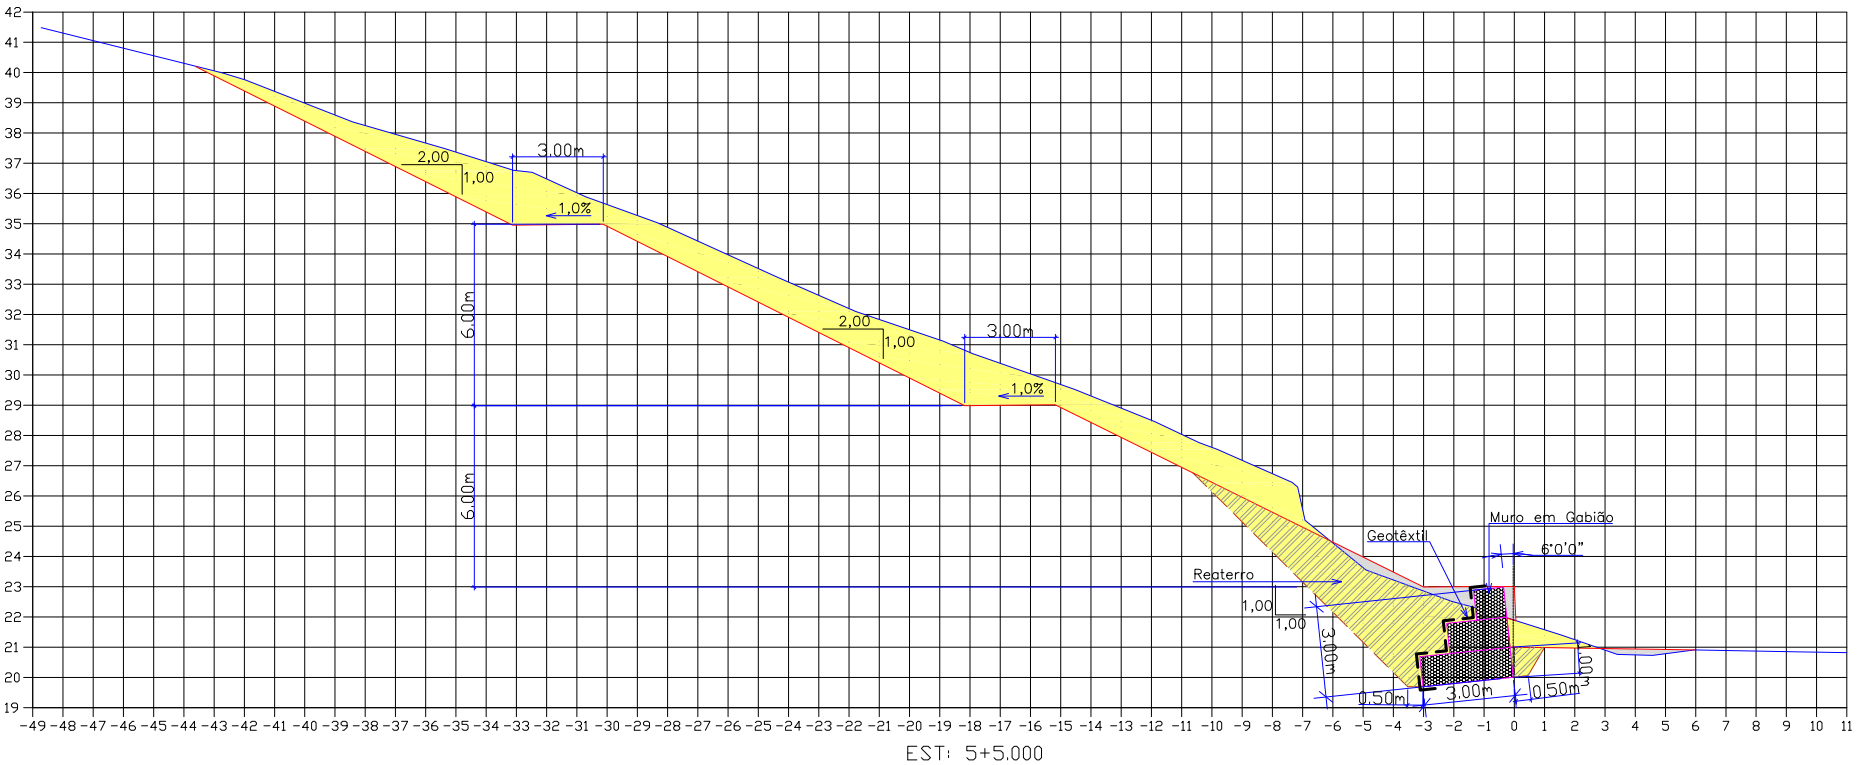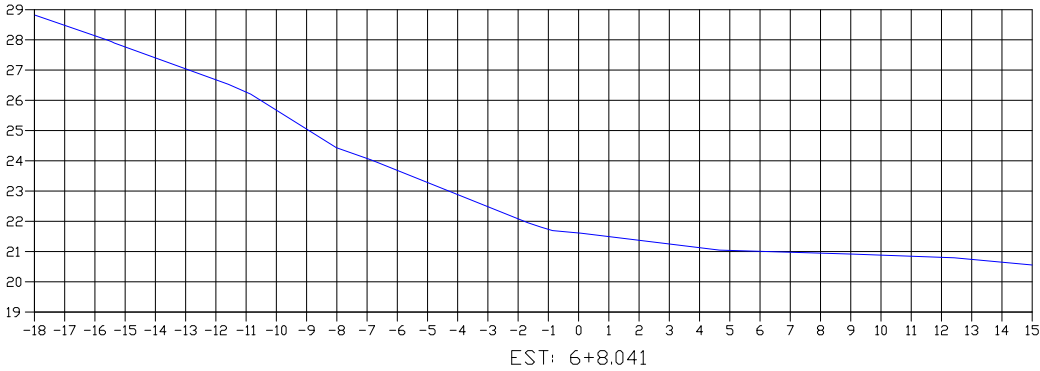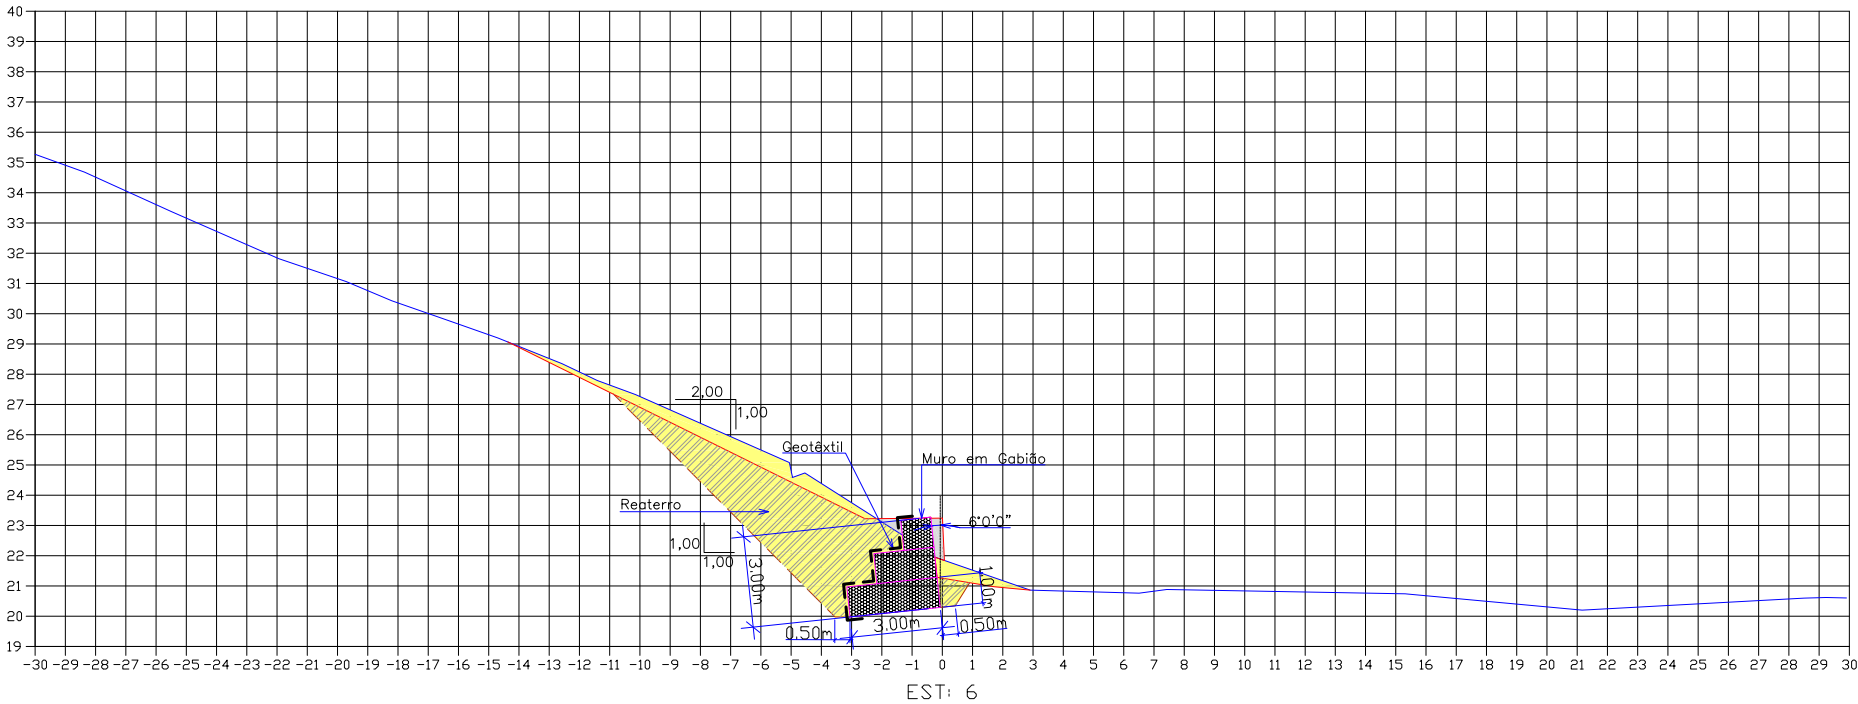



LEGENDA:		GREIDE PRIMITIVO (EXISTENTE)		PROJEÇÃO DE CONTRAFORTE
		GREIDE DE TERRAPLENAGEM		
		ÁREA DE CORTE		
		ÁREA DE ATERRO		
		ÁREA DE REATERRO		
		MURO DE GABIÃO		

B	MAR/2012	THIAGO P.	INSERÇÃO DOS PONTOS DE LOCAÇÃO	DOUGLAS	VANDER
A	MAR/2012	THIAGO P.	APRESENTAÇÃO INICIAL	DOUGLAS	VANDER
REV.	DATA	ELABORAÇÃO	MODIFICAÇÃO	VERIFICAÇÃO	COORDENAÇÃO
NOTAS:					
01 - LEVANTAMENTO TOPOGRÁFICO PLANIALTIMÉTRICO GEORREFERENCIADO AO DATUM SIRGAS2000 PROJEÇÃO UTM-SUL MC 51°W.					
02 - COTA REFERENCIADA NO MARCO MR-52 DA REDE ALTIMÉTRICA DA PREFEITURA MUNICIPAL DE JOINVILLE.					
03 - OS VOLUMES CALCULADOS SÃO GEOMÉTRICOS (SEM EMPOLAMENTO).					
04 - EM TODOS OS TALUDES E BANQUETAS DEVERÁ SER EXECUTADA PROTEÇÃO VEGETAL COM ENLEIVAMENTO.					
05 - ESTE DESENHO CONTÉM INFORMAÇÕES ESPECÍFICAS À FINALIDADE QUE SE PROPÕE E NÃO DEVE SER UTILIZADO PARA OUTROS FINS SEM CONSULTAR O RESP. TÉCNICO.					


ELABORAÇÃO:	CONTRATANTE:
	MUNICÍPIO DE JOINVILLE
CONSULTORIA E PROJETOS DE ENGENHARIA www.azimute.eng.br (47) 3473-6777	
PROJETO:	PROJETO EXECUTIVO DE RECUPERAÇÃO DE ENCOSTAS SERVIDÃO AFONSO EDUARDO B. HOEPNER
LOCAL/TRECHO: SERVIDÃO AFONSO EDUARDO B. HOEPNER - BAIRRO PETRÓPOLIS CEP: 89.209-360 - MUNICÍPIO DE JOINVILLE / SC	DATA: MARÇO/2012
CONTEÚDO:	ESCALA: 1:250
PROJETO DE TERRAPLENAGEM	
SEÇÕES TRANSVERSAIS	
CODIFICAÇÃO: TRP-08911-04-01-B	PRANCHA: 05/08
EXTENSÃO/ÁREA: -	
RESPONSÁVEL (CONTRATANTE): MUNICÍPIO DE JOINVILLE	RESPONSÁVEL TÉCNICO (AZIMUTE): ENG. ANTÔNIO CARLOS RAMUSKI CREA SC: 026.930-7



DETALHE SEÇÃO TRANSVERSAL (ESTACA 1)

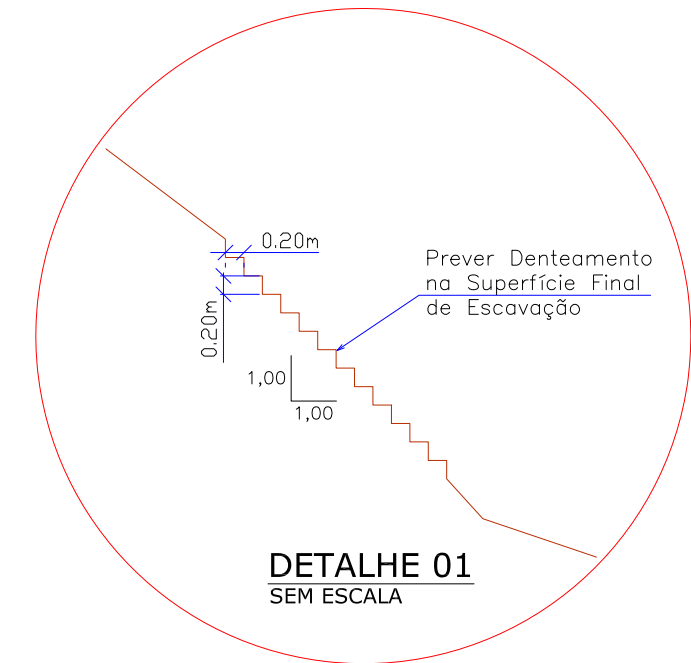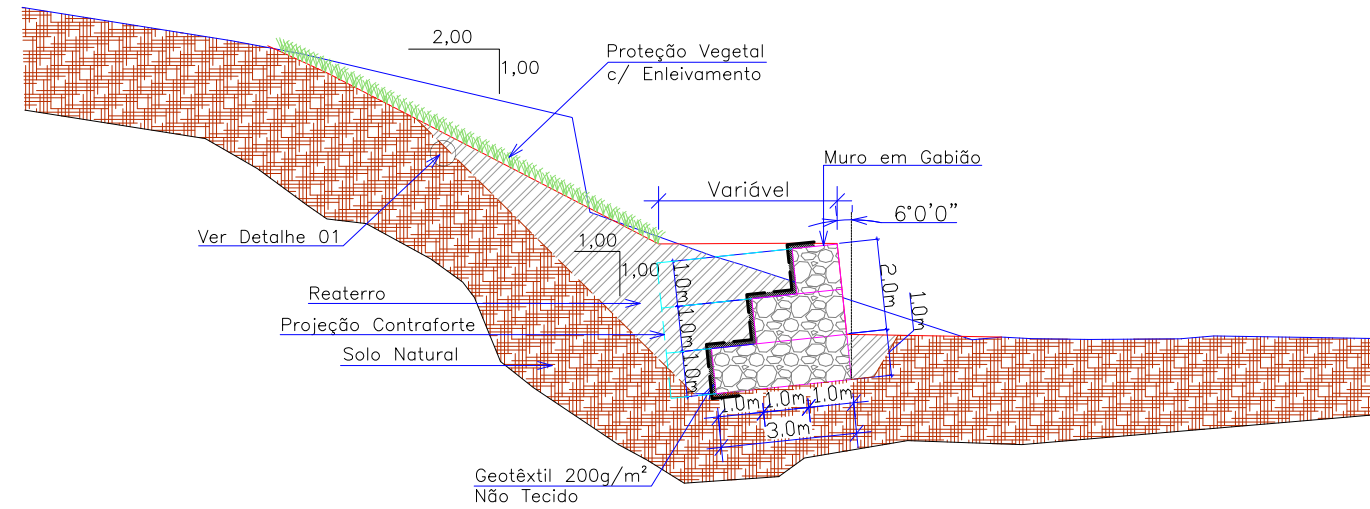SEM ESCALA

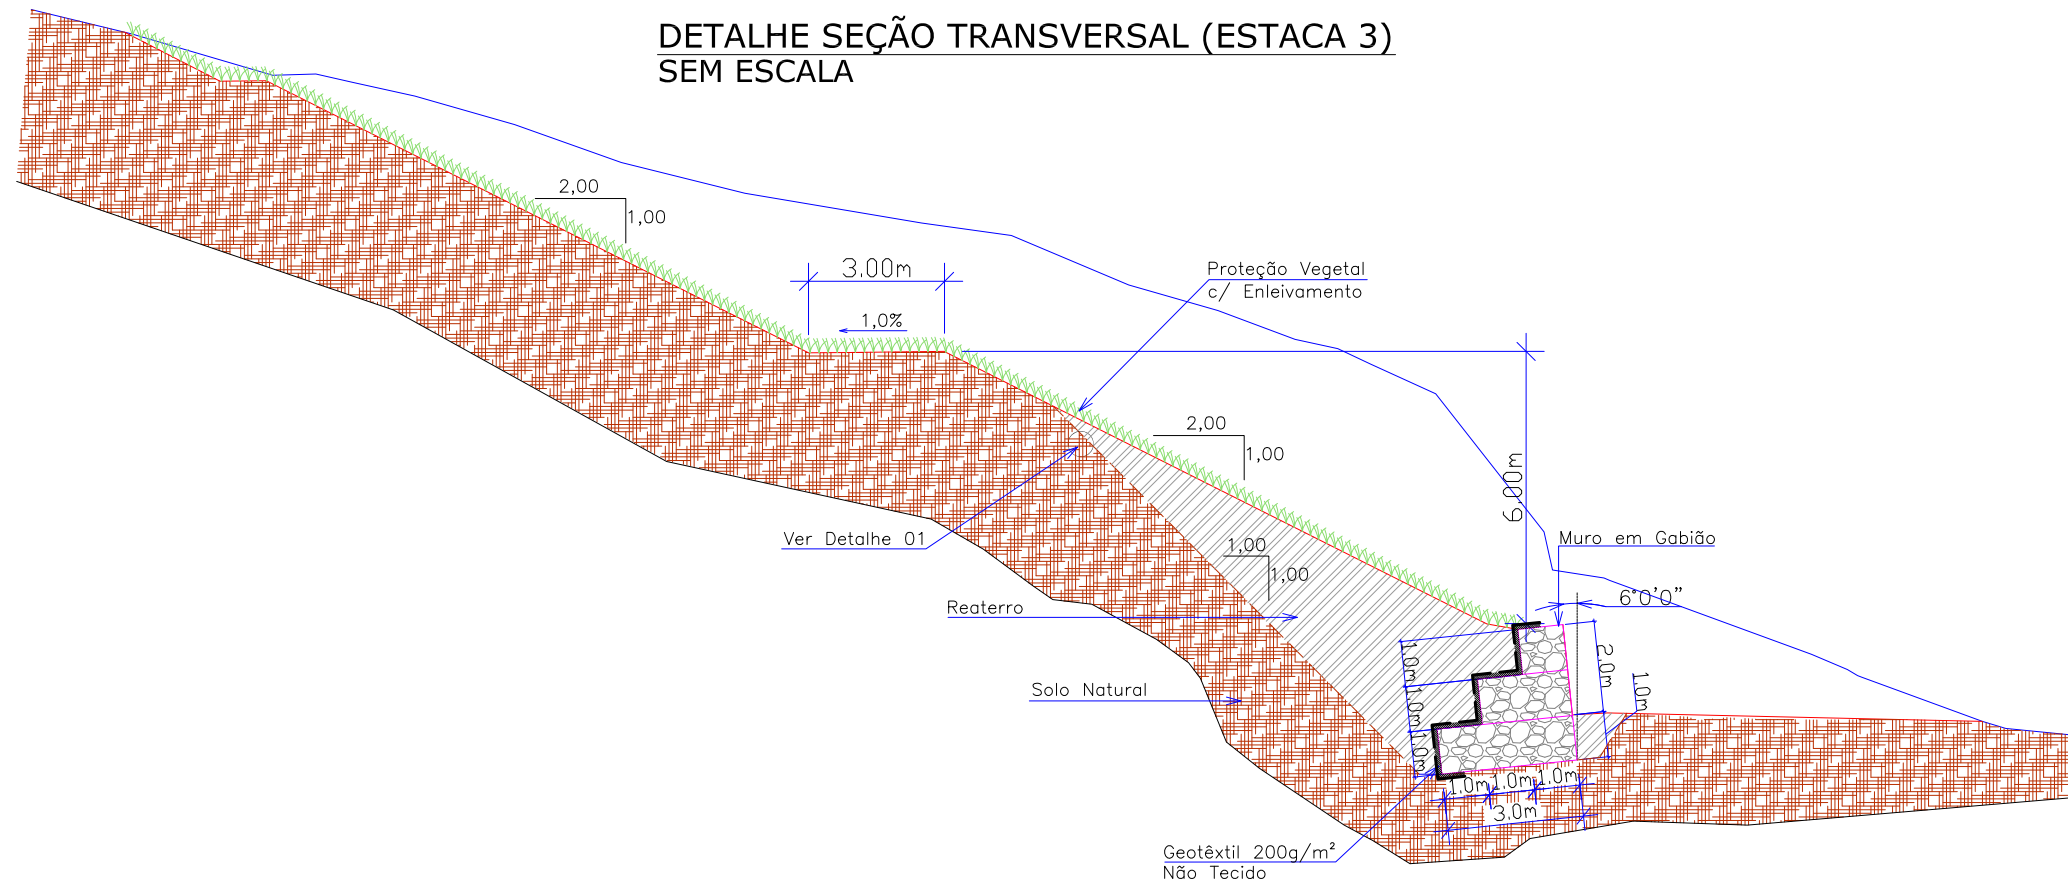

DETALHE SEÇÃO TRANSVERSAL (ESTACA 3) SEM ESCALA



						ELABORAÇÃO:	CONTRATANTE:		
B	MAR/2012	THIAGO P.	INSERÇÃO DOS PONTOS DE LOCAÇÃO	DOUGLAS	VANDER		MUNICÍPIO DE JOINVILLE		
A	MAR/2012	THIAGO P.	APRESENTAÇÃO INICIAL	DOUGLAS	VANDER				
REV.	DATA	ELABORAÇÃO	MODIFICAÇÃO	VERIFICAÇÃO	COORDENAÇÃO	CONSULTORIA E PROJETOS DE ENGENHARIA www.azimute.eng.br (47) 3473-6777			
NOTAS:									
01 - LEVANTAMENTO TOPOGRAFICO PLANIALTIMÉTRICO GEORREFERENCIADO AO DATUM SIRGAS2000 PROJEÇÃO UTM-SUL MC 51°W.									
02 - COTA REFERENCIADA NO MARCO MR-52 DA REDE ALTIMÉTRICA DA PREFEITURA MUNICIPAL DE JOINVILLE.									
03 - OS VOLUMES CALCULADOS SÃO GEOMÉTRICOS (SEM EMPOLAMENTO).									
04 - EM TODOS OS TALUDES E BANQUETAS DEVERÁ SER EXECUTADA PROTEÇÃO VEGETAL COM ENLEIAMENTO.									
05 - ESTE DESENHO CONTÉM INFORMAÇÕES ESPECÍFICAS À FINALIDADE QUE SE PROPÕE E NÃO DEVE SER UTILIZADO PARA OUTROS FINS SEM CONSULTAR O RESP. TÉCNICO.									
RESPONSÁVEL (CONTRATANTE): MUNICÍPIO DE JOINVILLE							RESPONSÁVEL TÉCNICO (AZIMUTE): ENG. ANTÔNIO CARLOS RAMUSKI CREA SC: 026.930-7		

DETALHE SEÇÃO TRANSVERSAL (ESTACA 6)
SEM ESCALA

Proteção Vegetal
c/ Enleivamento

2,00
1,00

Muro em Gabião

6'0"0"

2,0m
1,0m

1,0m 1,0m 1,0m 1,0m

3,0m

Ver Detalhe 01

Reaterro

Solo Natural

Geotêxtil 200g/m²
Não Tecido

2,00
1,00

3,00m

1,0%

DETALHE SEÇÃO TRANSVERSAL (ESTACA 5)
SEM ESCALA

2,00
1,00

3,00m
1,0%

6,00m

Proteção Vegetal
c/ Enleivamento

2,00
1,00

1,00
1,00

Muro em Gabião

5'40'36"

2,0m

1,0m

1,0m
1,0m
1,0m

3,0m

Reaterro

Solo Natural

Geotêxtil 200g/m²
Não Tecido

Ver Detalhe 01

Prever Denteamento
na Superfície Final
de Escavação



DETALHE 01
SEM ESCALA


0.20m

0.20m







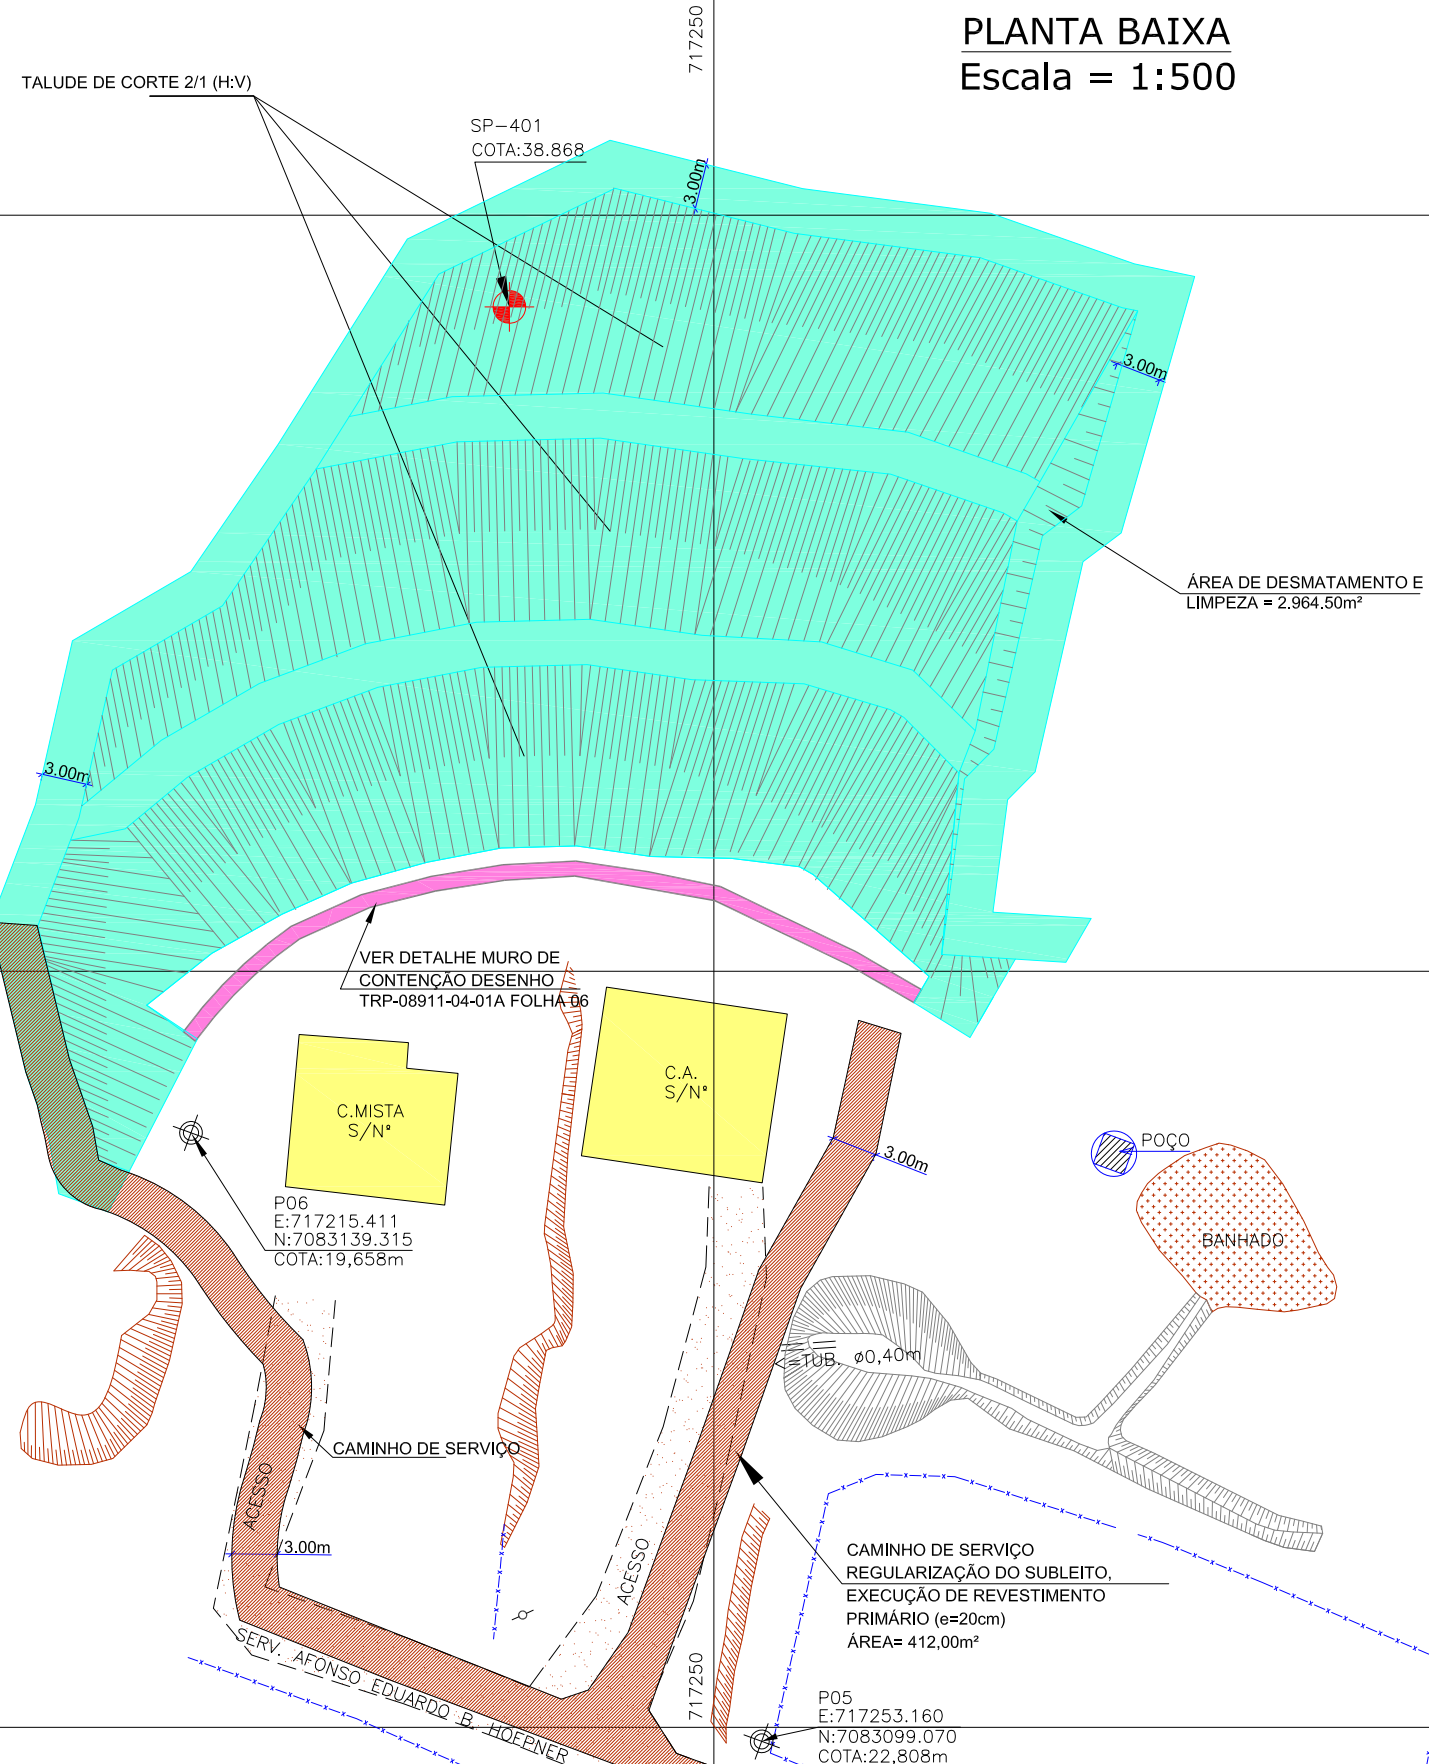










Prever Denteamento na Superfície Final de Escavação

DETALHE 01
SEM ESCALA

						ELABORAÇÃO:		CONTRATANTE:			
								MUNICÍPIO DE JOINVILLE			
						CONSULTORIA E PROJETOS DE ENGENHARIA www.azimute.eng.br (47) 3473-6777					
B	MAR/2012	THIAGO P.	INSERÇÃO DOS PONTOS DE LOCAÇÃO	DOUGLAS	VANDER	PROJETO: PROJETO EXECUTIVO DE RECUPERAÇÃO DE ENCOSTAS SERVIDÃO AFONSO EDUARDO B. HOEPNER					
A	MAR/2012	THIAGO P.	APRESENTAÇÃO INICIAL	DOUGLAS	VANDER						
REV.	DATA	ELABORAÇÃO	MODIFICAÇÃO	VERIFICAÇÃO	COORDENAÇÃO	LOCAL/TRECHO: SERVIDÃO AFONSO EDUARDO B. HOEPNER - BAIRRO PETRÓPOLIS CEP: 89.209-360 – MUNICÍPIO DE JOINVILLE / SC					
NOTAS:						CONTEÚDO: PROJETO DE TERRAPLENAGEM SEÇÕES TRANSVERSAIS				DATA: MARÇO/2012	
01 – LEVANTAMENTO TOPOGRAFICO PLANIALTIMÉTRICO GEORREFERENCIADO AO DATUM SIRGAS2000 PROJEÇÃO UTM-SUL MC 51°W.						PRANCHA: 07/08				SEM ESCALA	
02 – COTA REFERENCIADA NO MARCO MR-52 DA REDE ALTIMÉTRICA DA PREFEITURA MUNICIPAL DE JOINVILLE.											
03 – OS VOLUMES CALCULADOS SÃO GEOMÉTRICOS (SEM EMPOLAMENTO).											
04 – EM TODOS OS TALUDES E BANQUETAS DEVERÁ SER EXECUTADA PROTEÇÃO VEGETAL COM ENLEIAMENTO.											
05 – ESTE DESENHO CONTÉM INFORMAÇÕES ESPECÍFICAS A FINALIDADE QUE SE PROPÕE E NÃO DEVE SER UTILIZADO PARA OUTROS FINS SEM CONSULTAR O RESP. TÉCNICO.											
CODIFICAÇÃO: TRP-08911-04-01-B						EXTENSÃO/ÁREA: -					
RESPONSÁVEL (CONTRATANTE): MUNICÍPIO DE JOINVILLE						RESPONSÁVEL TÉCNICO (AZIMUTE): ENG. ANTÔNIO CARLOS RAMUSKI CREA SC: 026.930-7					



LEGENDA:



- | | | | | | | | |
|---|-------------------|---|---------------------------|---|--------------------------------|---|----------|
|  | CERCA DE ARAME |  | TALUDE EXISTENTE |  | CAMINHO DE SERVIÇO |  | POÇO |
|  | RUA EXISTENTE |  | TALUDE PROJETADO |  | ÁREA DE DESMATAMENTO E LIMPEZA |  | SONDAGEM |
|  | CASA DE ALVENARIA |  | VALA EXISTENTE |  | MURO DE CONTENÇÃO TIPO GABIÃO | | |
|  | CASA MISTA |  | PQT-PIQUETE |  | SAIBRO (CHÃO BATIDO) | | |
| | |  | POSTE DE CONCRETO |  | BANHADO | | |
| | |  | CURVAS DE NÍVEL-EXISTENTE | | | | |

[illegible]


ELABORAÇÃO:		CONTRATANTE:	
 AZIMUTE CONSULTORIA E PROJETOS DE ENGENHARIA www.azimute.com.br (47) 3473-6777		 MUNICÍPIO DE JOINVILLE	
PROJETO: PROJETO EXECUTIVO DE RECUPERAÇÃO DE ENCOSTAS SERVIDÃO AFONSO EDUARDO B. HOEPNER			
LOCAL/TRECHO: SERVIDÃO AFONSO EDUARDO B. HOEPNER – BAIRRO PETRÓPOLIS CEP: 89.209–360 – MUNICÍPIO DE JOINVILLE / SC			
CONTEÚDO: PROJETO DE TERRAPLENAGEM		DATA: MARÇO/2012	
PLANTA DE INTERFERÊNCIAS		ESCALA: SEM ESCALA	
CODIFICAÇÃO: TRP-08911-04-01-B	EXTENSÃO/ÁREA: -	PRANCHA: 08/08	
RESPONSÁVEL (CONTRATANTE): MUNICÍPIO DE JOINVILLE		RESPONSÁVEL TÉCNICO (AZIMUTE): ENG. ANTONIO CARLOS RAMUSKI CREIA SC: 026.930-7	

5.2 - Projeto de Drenagem Pluvial

PLANTA BAIXA
Escala = 1:500

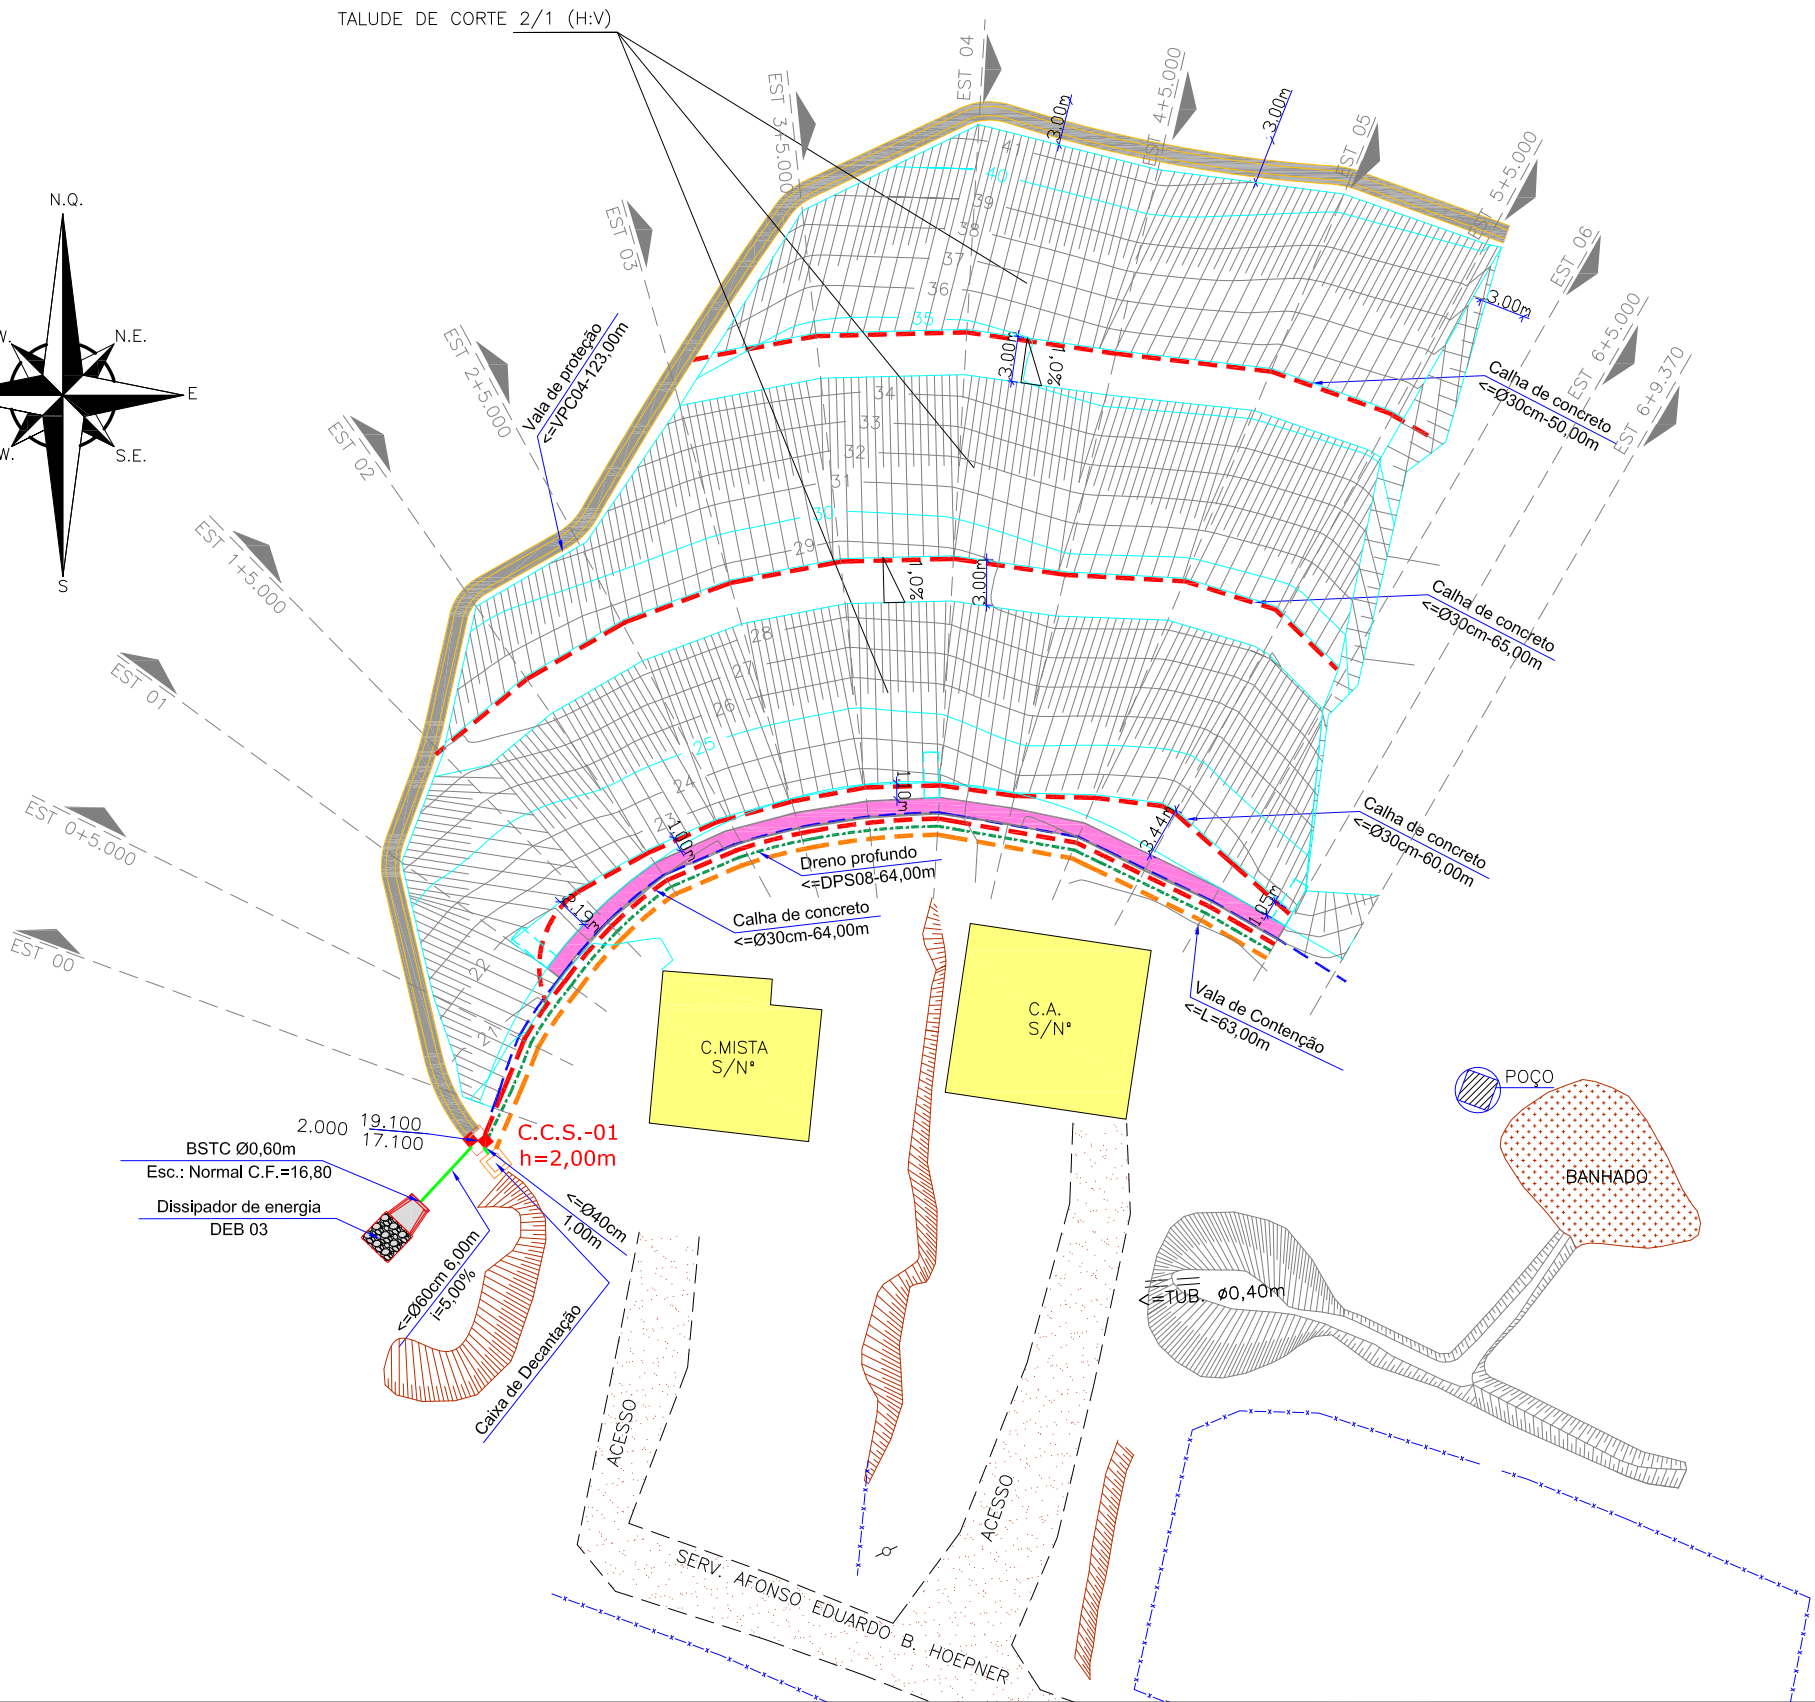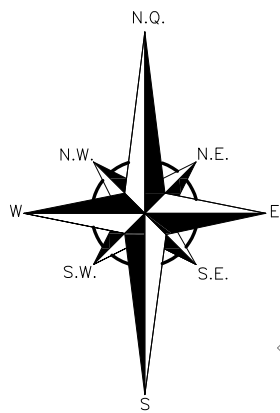

LOCALIZAÇÃO

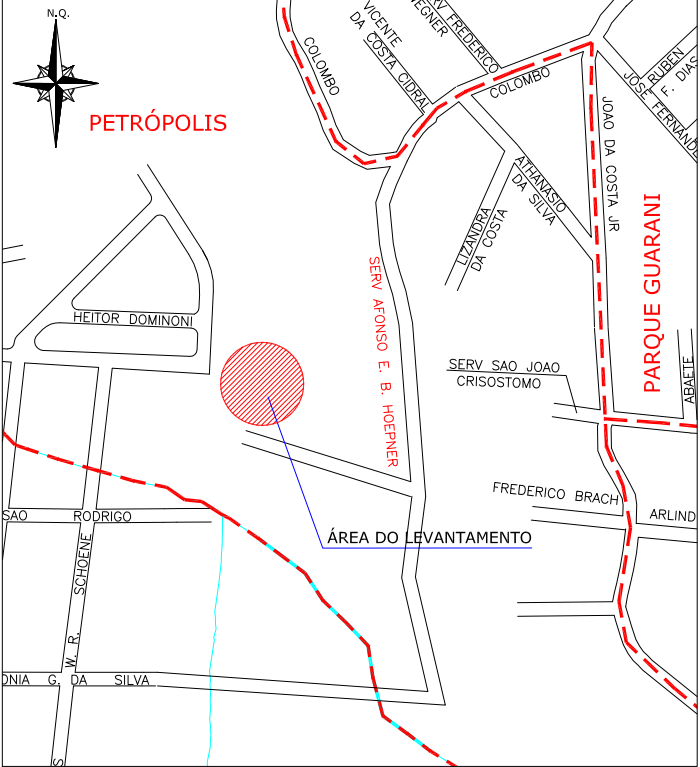

APROVAÇÕES:

LEGENDA:

	CERCA DE ARAME		POSTE DE CONCRETO		POÇO		DISSIPADOR DE ENERGIA - DEB
	RUA EXISTENTE		MURO DE CONTENÇÃO TIPO GABIÃO		PONTOS DE NÍVEIS		BOCA DE BSTC
	CASA DE ALVENARIA		SAIBRO (CHÃO BATIDO)		CALHA CIRCULAR DE CONCRETO Ø40cm		VALA DE PROTEÇÃO - VPC
	CASA MISTA		VEGETAÇÃO		DRENO LONG. PROFUNDO P/ CORTE EM SOLO - DPS		VALA DE CONTENÇÃO E CARREAMENTO
	TALUDE EXISTENTE		BANHADO		CAIXA COLETOIRA DE SARJETA PROJETADA - CCS		TUBULAÇÃO PROJETADA
	TALUDE PROJETADO		CURVAS DE NÍVEL-PROJETO				CAIXA DE DECANTAÇÃO
	VALA EXISTENTE						

A	MAR/2012	DOUGLAS	APRESENTAÇÃO INICIAL	VANDER	VANDER
REV.	DATA	ELABORAÇÃO	MODIFICAÇÃO	VERIFICAÇÃO	COORDENAÇÃO
NOTAS:					
01 - LEVANTAMENTO TOPOGRAFICO PLANIALTIMÉTRICO GEORREFERENCIADO AO DATUM SIRGAS2000 PROJEÇÃO UTM-SUL MC 51°W;					
02 - COTA REFERENCIADA NOS MARCOS MR-21 E VT-01 DA REDE ALTIMÉTRICA DA PREFEITURA MUNICIPAL DE JOINVILLE;					
03 - VERIFICAR POSICIONAMENTO, DIÂMETRO E PROFUNDIDADE DA TUBULAÇÃO ANTES DA IMPLANTAÇÃO DO PROJETO;					
04 - A CAIXA DE DECANTAÇÃO E A VALA DE CONTENÇÃO E CARREAMENTO SERÃO EXECUTADAS SEM REVESTIMENTO (EM TERRA APARENTE), SENDO UTILIZADAS SOMENTE DURANTE A EXECUÇÃO DA OBRA DE TERRAPLENAGEM;					
05 - ESTE DESENHO CONTÉM INFORMAÇÕES ESPECÍFICAS À FINALIDADE QUE SE PROPÕE E NÃO DEVE SER UTILIZADO PARA OUTROS FINS SEM CONSULTAR O RESP. TÉCNICO.					


ELABORAÇÃO:	CONTRATANTE:
	MUNICÍPIO DE JOINVILLE
CONSULTORIA E PROJETOS DE ENGENHARIA www.azimute.eng.br (47) 3473-6777	
PROJETO:	PROJETO EXECUTIVO PARA RECUPERAÇÃO DE ENCOSTAS SERVIDÃO AFONSO EDUARDO B. HOEPNER
LOCAL/TRECHO: SERVIDÃO AFONSO EDUARDO B. HOEPNER - BAIRRO PETRÓPOLIS CEP: 89.209-360 - MUNICÍPIO DE JOINVILLE / SC	DATA: MARÇO/2012
CONTEÚDO: PROJETO DE DRENAGEM PLUVIAL PLANTA BAIXA	ESCALA: 1:500
CODIFICAÇÃO: DRE-08911-04-01-A	EXTENSÃO/ÁREA: PRANCHA: 01/05
RESPONSÁVEL (CONTRATANTE): MUNICÍPIO DE JOINVILLE	RESPONSÁVEL TÉCNICO (AZIMUTE): ENG. ANTÔNIO CARLOS RAMUSKI CREA SC: 026.930-7

SEÇÃO TRANSVERSAL

Escala = 1:200
Estaca de Referência: EST.04



VALAS DE CONTENÇÃO E CARREAMENTO
(corte esquemático)

Escala: 1/50

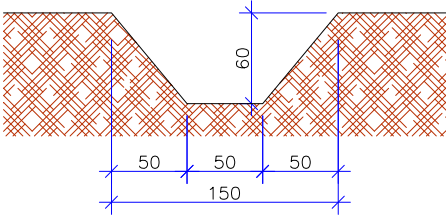

CAIXA DE DECANTAÇÃO (planta baixa)


Sem Escala

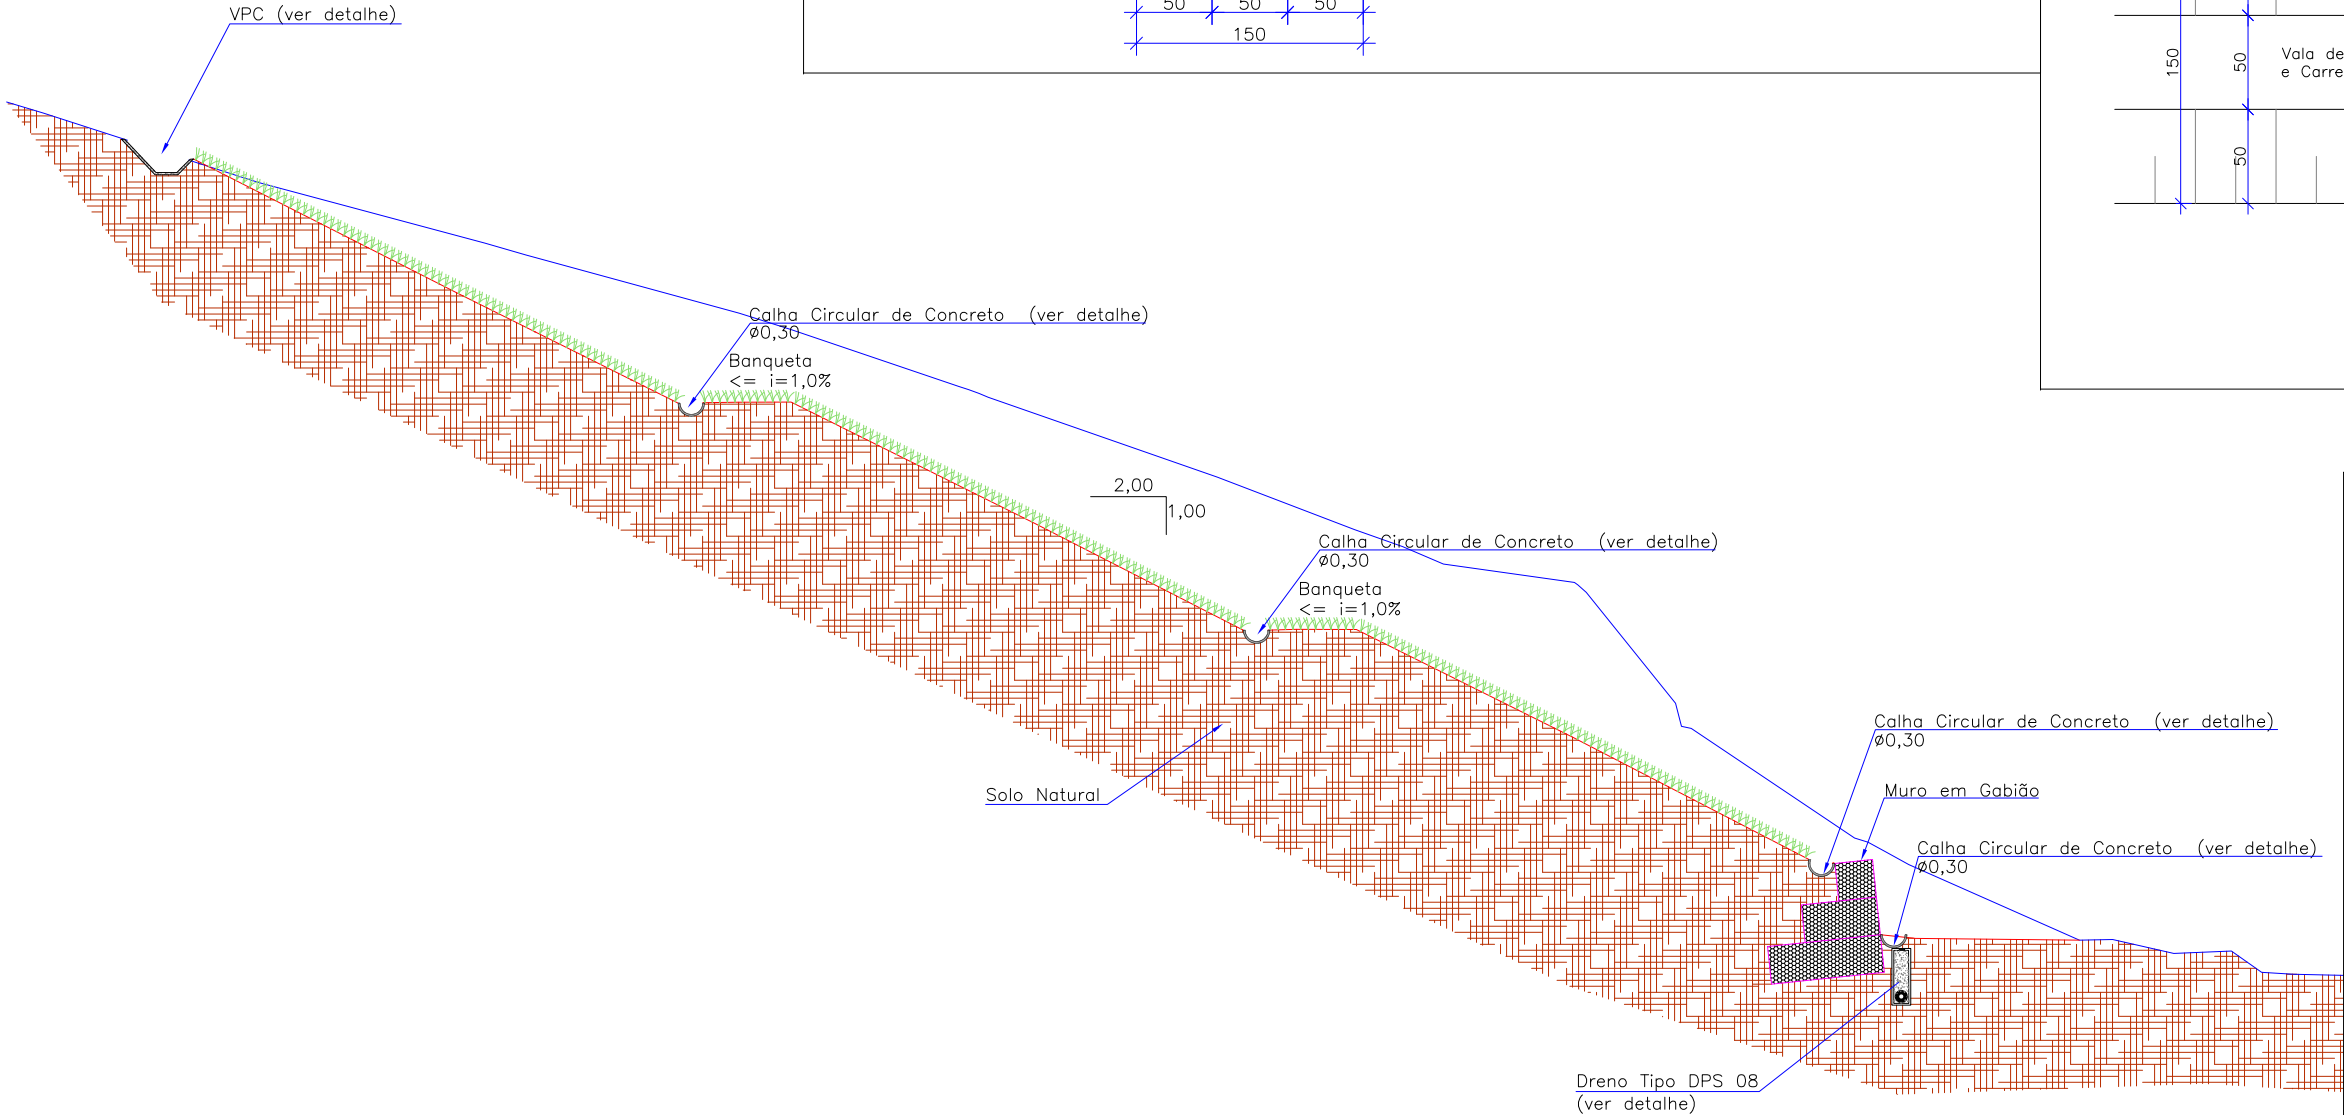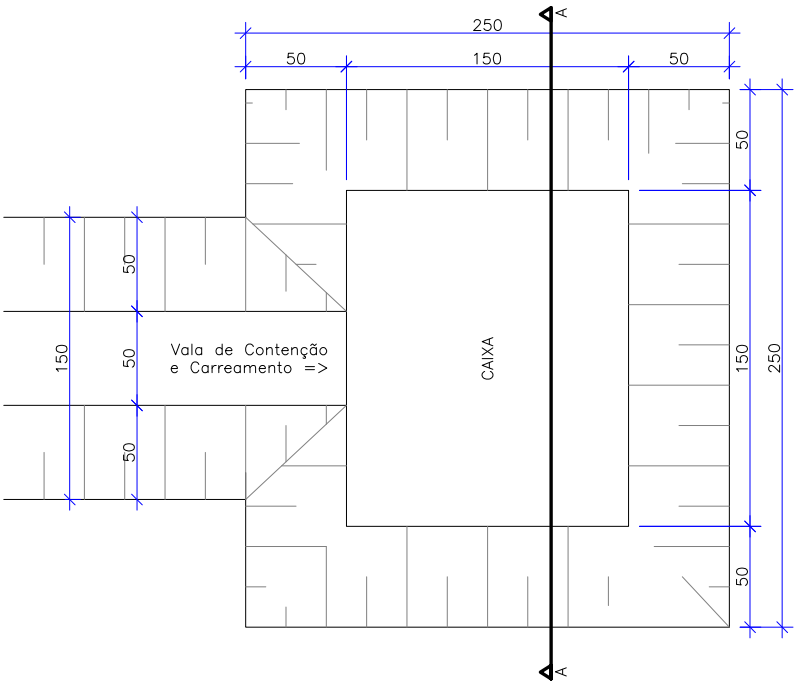

CAIXA DE DECANTAÇÃO
(corte esquemático)

Escala: 1/50

Projeção da
Vala de Contenção
e Carreamento

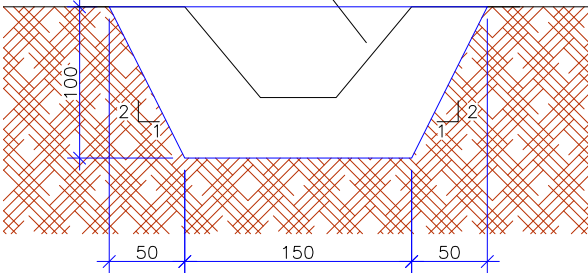

CORTE AA

A caixa de decantação e a vala de contenção e carreamento serão executadas sem revestimento (em terra aparente), sendo utilizadas somente durante a execução da obra de Terraplenagem.

A	MAR/2012	DOUGLAS	APRESENTAÇÃO INICIAL	VANDER	VANDER
REV.	DATA	ELABORAÇÃO	MODIFICAÇÃO	VERIFICAÇÃO	COORDENAÇÃO
NOTAS:					
01 - A CAIXA DE DECANTAÇÃO E A VALA DE CONTENÇÃO E CARREAMENTO SERÃO EXECUTADAS SEM REVESTIMENTO (EM TERRA APARENTE), SENDO UTILIZADAS SOMENTE DURANTE A EXECUÇÃO DA OBRA DE TERRAPLENAGEM;					
02 - ESTE DESENHO CONTÉM INFORMAÇÕES ESPECÍFICAS À FINALIDADE QUE SE PROPÕE E NÃO DEVE SER UTILIZADO PARA OUTROS FINS SEM CONSULTAR O RESP. TÉCNICO.					

ELABORAÇÃO:
AZIMUTE
CONSULTORIA E PROJETOS DE ENGENHARIA
www.azimute.eng.br (47) 3473-6777

CONTRATANTE:
MUNICÍPIO DE JOINVILLE




PROJETO: PROJETO EXECUTIVO PARA RECUPERAÇÃO DE ENCOSTAS SERVIDÃO AFONSO EDUARDO B. HOEPNER			DATA: MARÇO/2012
LOCAL/TRECHO: SERVIDÃO AFONSO EDUARDO B. HOEPNER - BAIRRO PETRÓPOLIS CEP: 89.209-360 - MUNICÍPIO DE JOINVILLE / SC			ESCALA: INDICADA
CONTEÚDO: PROJETO DE DRENAGEM PLUVIAL SEÇÃO TRANSVERSAL E DETALHES			PRANCHA: 02/05
CODIFICAÇÃO: DRE-08911-04-01-A		EXTENSÃO/ÁREA:	
RESPONSÁVEL (CONTRATANTE): MUNICÍPIO DE JOINVILLE		RESPONSÁVEL TÉCNICO (AZIMUTE): ENG. ANTÔNIO CARLOS RAMUSKI CREA SC: 026.936-7	

DRENOS LONGITUDINAIS PROFUNDOS PARA CORTES EM SOLO – DPS


Escala = 1:25

DISCRIMINAÇÃO	UD	CONSUMOS MÉDIOS
		DPS08
ESCAVAÇÃO CLASSIFICADA	m3/m	0,75
MATERIAL FILTRANTE	m3/m	–
MATERIAL DRENANTE	m3/m	0,73
MATERIAL DE PROTEÇÃO	m3/m	–
SELO DE ARGILA	m3/m	–
TUBO DE PVC FURADO ϕ =15cm	m/m	–
TUBO DE CONCRETO OU PEAD CORRUGADO	m/m	1,00
MANTA GEOTÊXTEL	m2/m	4,30
FORMA DE MADEIRA	m2/m	–

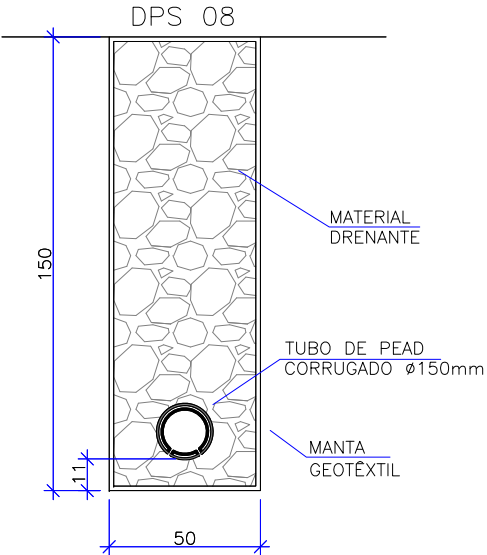

VPC04



Escala = 1:50

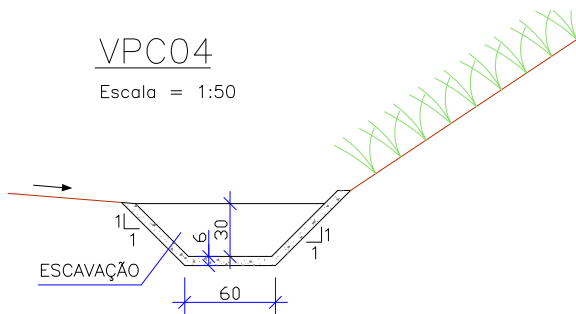


CONSUMOS MÉDIOS	
Escavação	0,28 m3/m
Apiloamento manual	0,20 m3/m
Guia de madeira (2,5 cm x 7,0 cm)	0,78 m/m
Concreto fck ≥ 15 MPa	0,094 m3/m
Cimento asfáltico	0,20 kg/m
Grama	0,90 m2/m

ASSENTAMENTO DE TUBOS

Escala = 1:25

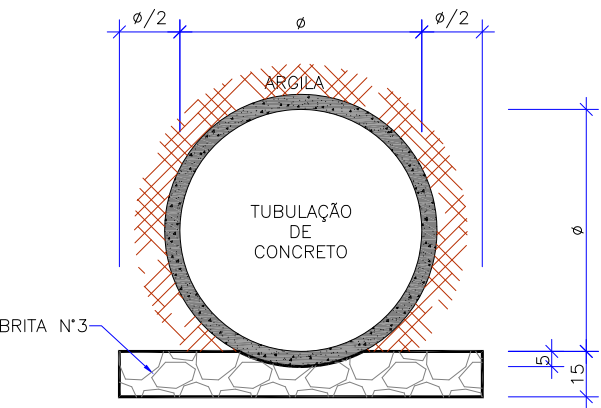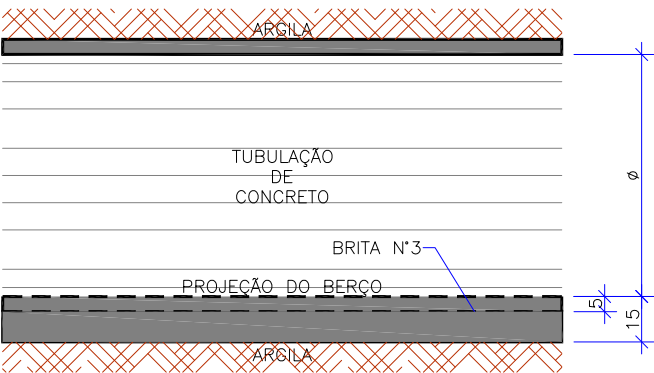


DISSIPADORES DE ENERGIA
APLICÁVEIS A SAÍDAS DE SARJETAS E VALETAS – DES

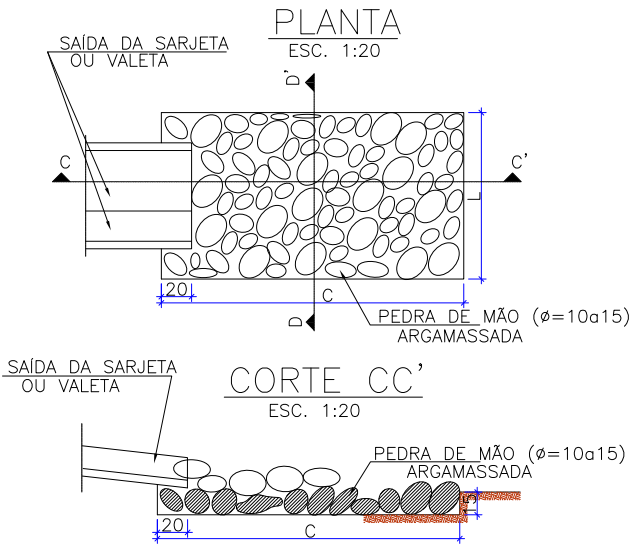


DIMENSÕES E CONSUMOS MÉDIOS PARA UMA UNIDADE					
TIPO	ADAPTÁVEL EM	C	L	PEDRA ARGAMASSADA (m3)	ESCAVAÇÃO (m3)
DES 01	STC03/04–SZC02	200	110	0,48	0,33
DES 02	STC02–SZC01	200	130	0,57	0,39
DES 03	STC01–VPC02/04	200	135	0,68	0,47
DES 04	VPC01/03	200	150	0,84	0,57

ASSENTAMENTO DE CALHAS
(TIPO MEIO TUBO)


ESCALA 1:50

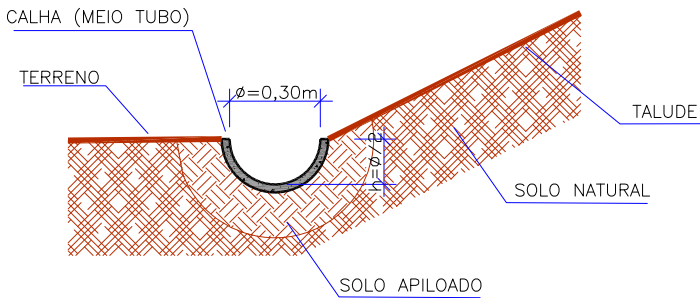

ELABORAÇÃO:						CONTRATANTE:		
						MUNICÍPIO DE JOINVILLE		
CONSULTORIA E PROJETOS DE ENGENHARIA www.azimute-eng.br (47) 3473-6777								
A	MAR/2012	DOUGLAS	APRESENTAÇÃO INICIAL	VANDER	VANDER	PROJETO:		
REV.	DATA	ELABORAÇÃO	MODIFICAÇÃO	VERIFICAÇÃO	COORDENAÇÃO	PROJETO EXECUTIVO PARA RECUPERAÇÃO DE ENCOSTAS SERVIDÃO AFONSO EDUARDO B. HOEPNER		
NOTAS:						LOCAL/TRECHO: SERVIDÃO AFONSO EDUARDO B. HOEPNER – BAIRRO PETRÓPOLIS CEP: 89.209-360 – MUNICÍPIO DE JOINVILLE / SC		
01 – ESTE DESENHO CONTÉM INFORMAÇÕES ESPECÍFICAS A FINALIDADE QUE SE PROPÕE E NÃO DEVE SER UTILIZADO PARA OUTROS FINS SEM CONSULTAR O RESP. TÉCNICO.						CONTEÚDO: PROJETO DE DRENAGEM PLUVIAL		
						DETALHES		DATA: MARÇO/2012
						CODIFICAÇÃO: DRE-08911-04-01-A		ESCALA: INDICADA
						EXTENSÃO/ÁREA: -		PRANCHA: 03/05
RESPONSÁVEL (CONTRATANTE): MUNICÍPIO DE JOINVILLE						RESPONSÁVEL TÉCNICO (AZIMUTE): ENG. ANTÔNIO CARLOS RAMUSKI CREA SC: 026.930-7		


CAIXA COLETORA DE SARJETA

Escala = 1:25

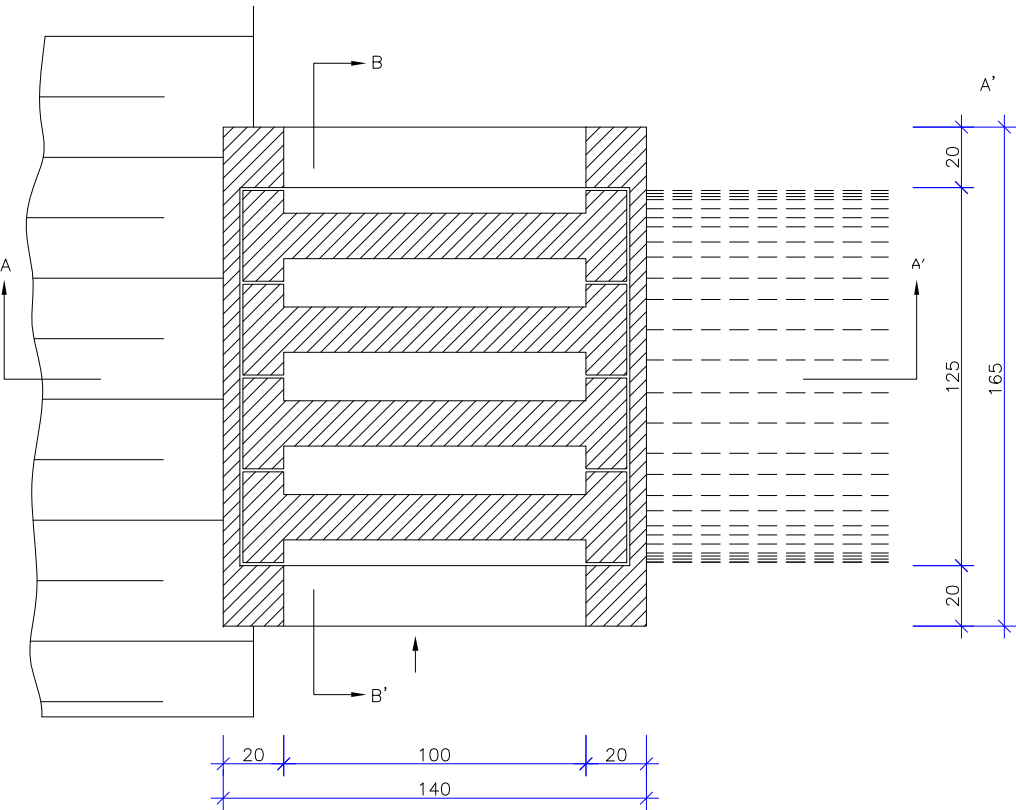


CORTE AA'

Escala = 1:25

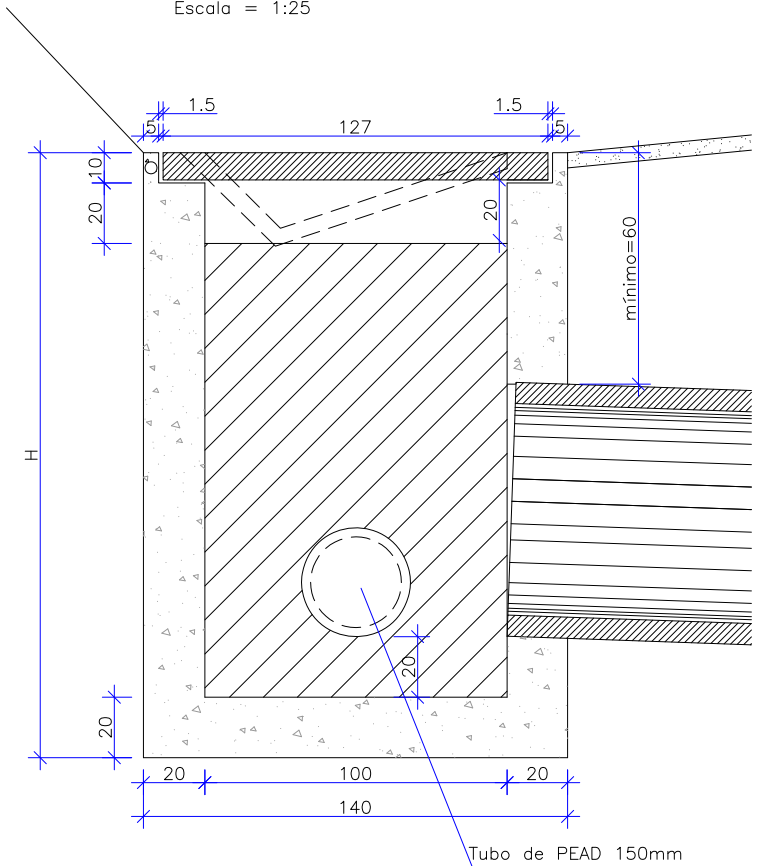

PLANTA

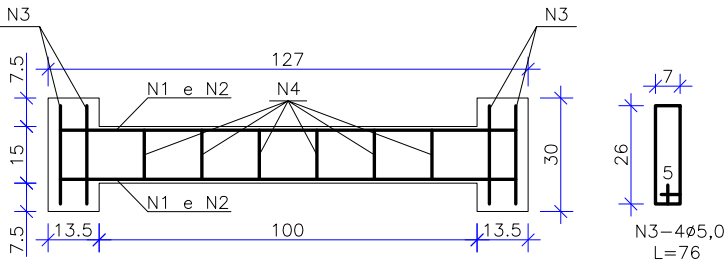

CORTE



N1 - 2 Ø 8,0 - L=123


N2 - 2 Ø 8,0 - L=137

N3 - 4Ø5,0
L=76

N4 - 6Ø5,0
L=46

CORTE BB'

Escala = 1:25

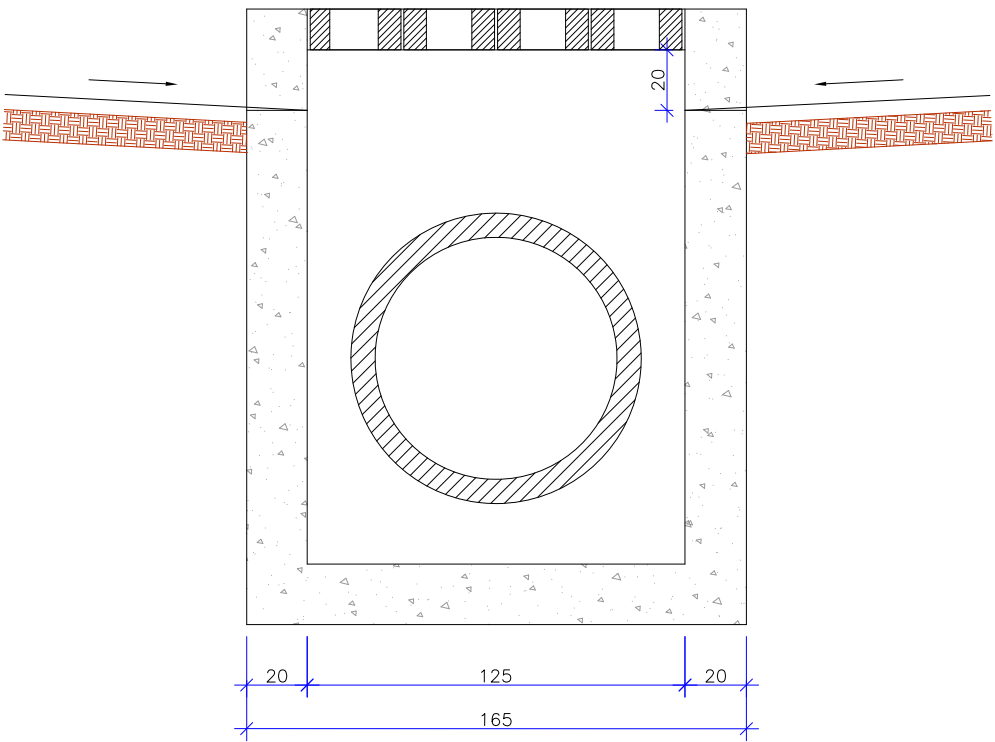

QUANTIDADES UNITÁRIAS (4 NERVURAS)		
TCC 01		
CONCRETO fck ≥ 15 MPa	m3	0,092
AÇO CA 50	kg	12,08
FÔRMAS	m2	1,38

QUANTIDADES UNITÁRIAS (CAIXA)				
CONCRETO fck ≥ 11 MPa (m3)				
H (m)	Ø = 60	Ø = 80	Ø = 100	Ø = 120
2,0	2,200/CCS01	2,100/CCS02	2,000/CCS03	1,900/CCS04
2,5	2,750/CCS05	2,650/CCS06	2,550/CCS07	2,450/CCS08
3,0	3,300/CCS09	3,200/CCS10	3,100/CCS11	3,000/CCS12
3,5	3,850/CCS13	3,750/CCS14	3,650/CCS15	3,550/CCS16
4,0	4,400/CCS17	4,300/CCS18	4,200/CCS19	4,100/CCS20
H (m)	CÓDIGO	FORMAS (m2)	ESCAVAÇÃO (m3)	APILOAMENTO (m3)
2,0	CCS01 a CCS04	20,30	15,00	5,00
2,5	CCS05 a CCS08	25,60	19,00	6,00
3,0	CCS09 a CCS12	30,90	23,00	7,00
3,5	CCS13 a CCS16	36,20	26,00	8,00
4,0	CCS17 a CCS20	41,50	30,00	9,00

TABELA DA ARMADURA


AÇO CA 50				
N	DIÂMETRO (mm)	COMPRIMENTO (m)	PESO UNITÁRIO (kg)	PESO TOTAL (kg)
1	8,00	2,46	0,40	0,99
2	8,00	2,74	0,40	1,10
3	5,00	3,04	0,16	0,49
4	5,00	2,76	0,16	0,44
TOTAL				3,02

ELABORAÇÃO: AZIMUTE CONSULTORIA E PROJETOS DE ENGENHARIA www.azimute.eng.br (47) 3473-6777						CONTRATANTE: MUNICÍPIO DE JOINVILLE	
REV. A	DATA: MAR/2012	DOUGLAS	APRESENTAÇÃO INICIAL	VANDER	VANDER	PROJETO: PROJETO EXECUTIVO PARA RECUPERAÇÃO DE ENCOSTAS SERVIDÃO AFONSO EDUARDO B. HOEPNER	
NOTAS: 01 - ESTE DESENHO CONTÉM INFORMAÇÕES ESPECÍFICAS A FINALIDADE QUE SE PROPÕE E NÃO DEVE SER UTILIZADO PARA OUTROS FINS SEM CONSULTAR O RESP. TÉCNICO.						LOCAL/TRECHO: SERVIDÃO AFONSO EDUARDO B. HOEPNER - BAIRRO PETRÓPOLIS CEP: 89.209-360 - MUNICÍPIO DE JOINVILLE / SC	
CONTEÚDO: PROJETO DE DRENAGEM PLUVIAL						DATA: MARÇO/2012	INDICADA
DETALHES						ESCALA:	
CODIFICAÇÃO: DRE-08911-04-01-A						EXTENSÃO/ÁREA:	PRANCHA: 04/05
RESPONSÁVEL (CONTRATANTE): MUNICÍPIO DE JOINVILLE						RESPONSÁVEL TÉCNICO (AZIMUTE): ENG. ANTÔNIO CARLOS RAMUSKI CREA SC: 026.930-7	


BOCA DE BUEIRO SIMPLES TUBULAR DE CONCRETO – BSTC – (NORMAIS E ESCONSAS)

Sem Escala
Padrão DNIT


PLANTA NORMAL

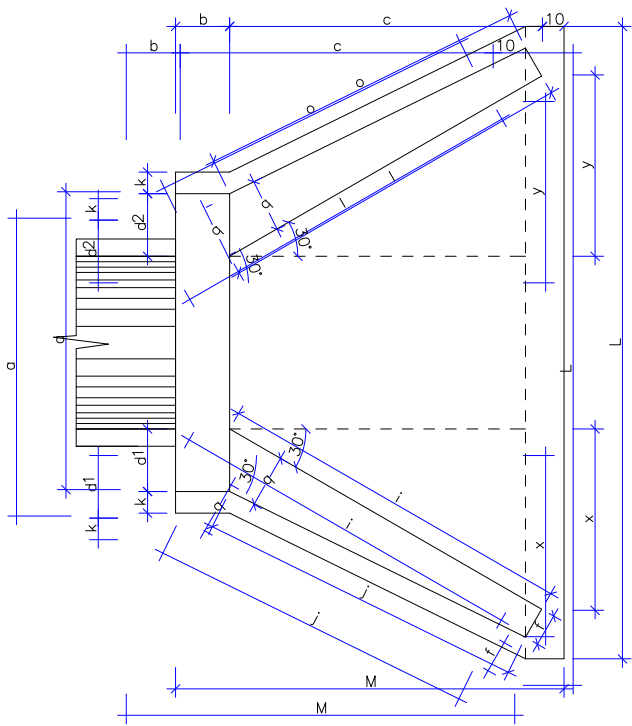


PLANTA ESCONSO

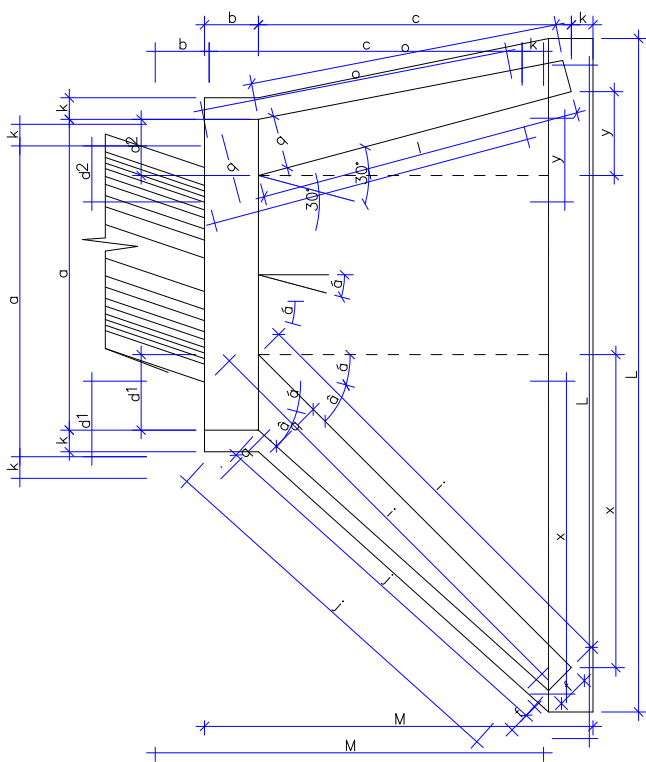

VISTA LATERAL

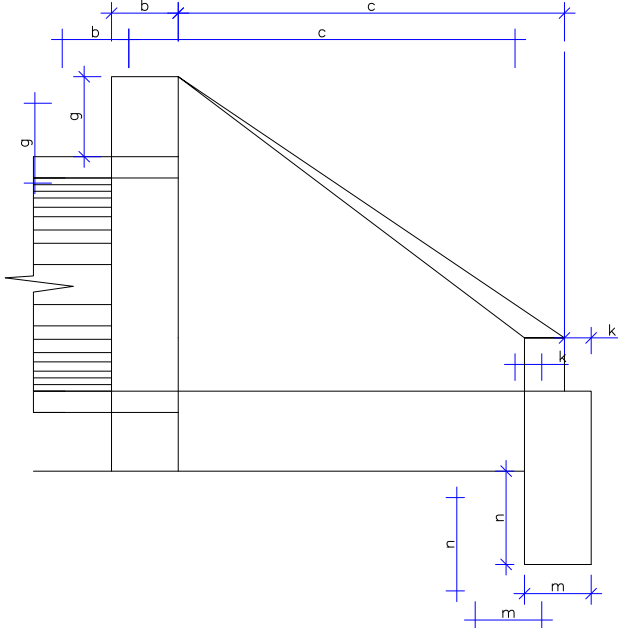

VISTA FRONTAL

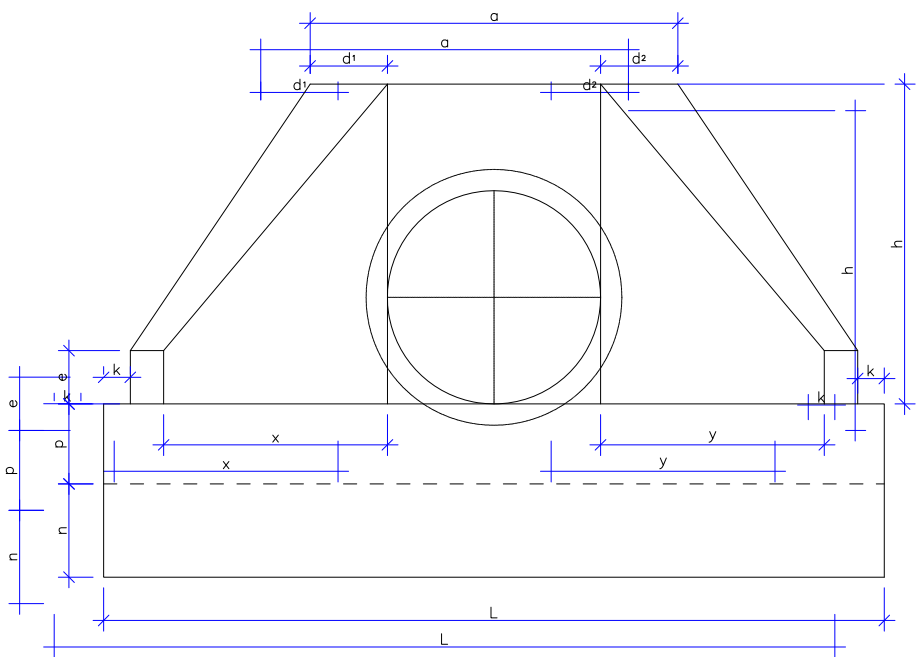

DIMENSÕES E CONSUMOS MÉDIOS PARA UMA UNIDADE

ESC.	Ø	a	b	c	d1	d2	e	f	g	h	i	j	k	l	m	n	o	p	q	x	y	L	M	FORMAS (m²)	CONCRETO (m³)
BUEIRO SIMPLES TUBULAR Ø= 60																									
0	30	106	20	125	23	23	15	10	30	98	144	133	10	144	20	30	133	23	20	72	72	242	155	7,45	1,153
15	30	111	20	125	28	21	15	10	30	98	177	157	10	129	20	30	124	23	20	125	33	257	155	7,82	1,218
30	25	130	20	125	35	26	15	10	30	98	218	190	10	125	20	30	125	23	20	179	0	283	155	8,71	1,370
45	20	168	20	125	47	36	15	10	30	98	296	253	10	129	20	30	135	23	20	268	-33	353	155	10,68	1,722
BUEIRO SIMPLES TUBULAR Ø= 80																									
0	30	138	25	145	29	29	20	15	30	120	167	153	10	167	25	35	153	30	25	84	84	293	180	11,17	2,140
15	30	144	25	145	35	26	20	15	30	120	205	180	10	150	25	35	144	30	25	145	39	312	180	11,73	2,262
30	25	167	25	145	44	31	20	15	30	120	253	218	10	145	25	35	145	30	25	207	0	343	180	13,03	2,538
45	20	216	25	145	59	44	20	15	30	120	343	290	10	150	25	35	157	30	25	311	-39	426	180	15,97	3,188
BUEIRO SIMPLES TUBULAR Ø= 100																									
0	30	170	30	165	35	35	25	20	30	142	191	174	10	191	30	40	174	37	30	95	95	345	205	15,68	3,567
15	30	177	30	165	42	31	25	20	30	142	233	203	10	171	30	40	163	37	30	165	44	366	205	16,41	3,757
30	25	203	30	165	52	36	25	20	30	142	288	245	10	165	30	40	165	37	30	236	0	403	205	18,19	4,205
45	20	264	30	165	71	52	25	20	30	142	390	326	10	171	30	40	179	37	30	354	-44	499	205	22,30	5,293
BUEIRO SIMPLES TUBULAR Ø= 120																									
0	30	200	40	180	40	40	30	25	30	163	208	188	10	208	40	45	188	43	35	104	104	391	230	20,65	5,506
15	30	210	40	180	50	36	30	25	30	163	255	220	10	186	40	45	177	43	35	180	48	414	230	21,63	5,819
30	25	243	40	180	61	43	30	25	30	163	314	264	10	180	40	45	180	43	35	257	0	455	230	24,00	6,538
45	20	316	40	180	83	63	30	25	30	163	426	351	10	186	40	45	196	43	35	386	-48	562	230	29,34	8,243
BUEIRO SIMPLES TUBULAR Ø= 150																									
0	30	242	50	260	46	46	35	30	30	194	300	277	10	300	40	45	277	52	40	150	150	522	320	32,54	10,810
15	30	253	50	260	57	41	35	30	30	194	368	328	10	269	40	45	258	52	40	70	70	555	320	34,15	11,431
30	25	293	50	260	70	50	35	30	30	194	453	396	10	260	40	45	260	52	40	0	0	612	320	37,95	12,868
45	20	382	50	260	95	75	35	30	30	194	615	530	10	269	40	45	280	52	40	70	-70	762	320	46,60	16,303

A	MAR/2012	DOUGLAS	APRESENTAÇÃO INICIAL	VANDER	VANDER
REV.	DATA	ELABORAÇÃO	MODIFICAÇÃO	VERIFICAÇÃO	COORDENAÇÃO

NOTAS:
01 - ESTE DESENHO CONTÉM INFORMAÇÕES ESPECÍFICAS À FINALIDADE QUE SE PROPÕE E NÃO DEVE SER UTILIZADO PARA OUTROS FINS SEM CONSULTAR O RESP. TÉCNICO.


ELABORAÇÃO:



CONSULTORIA E PROJETOS DE ENGENHARIA
www.azimute.eng.br (47) 3473-6777

CONTRATANTE:

MUNICÍPIO DE JOINVILLE



PROJETO:

PROJETO EXECUTIVO PARA RECUPERAÇÃO DE ENCOSTAS
SERVIDÃO AFONSO EDUARDO B. HOEPNER

LOCAL/TRECHO: SERVIDÃO AFONSO EDUARDO B. HOEPNER – BAIRRO PETRÓPOLIS
CEP: 89.209-360 – MUNICÍPIO DE JOINVILLE / SC

CONTEÚDO:

PROJETO DE DRENAGEM PLUVIAL

DETALHES

CODIFICAÇÃO: DRE-08911-04-01-A

EXTENSÃO/ÁREA:

PRANCHA: 05/05


RESPONSÁVEL (CONTRATANTE):
MUNICÍPIO DE JOINVILLE

RESPONSÁVEL TÉCNICO (AZIMUTE):
ENG. ANTÔNIO CARLOS RAMUSKI
CREA SC: 026.930-7


DATA: MARÇO/2012

ESCALA: INDICADA

PLANTA BAIXA
Escala = 1:500

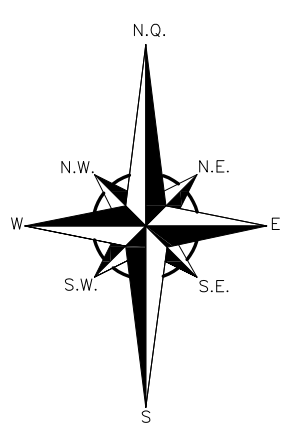


TALUDE DE CORTE 2/1 (H:V)

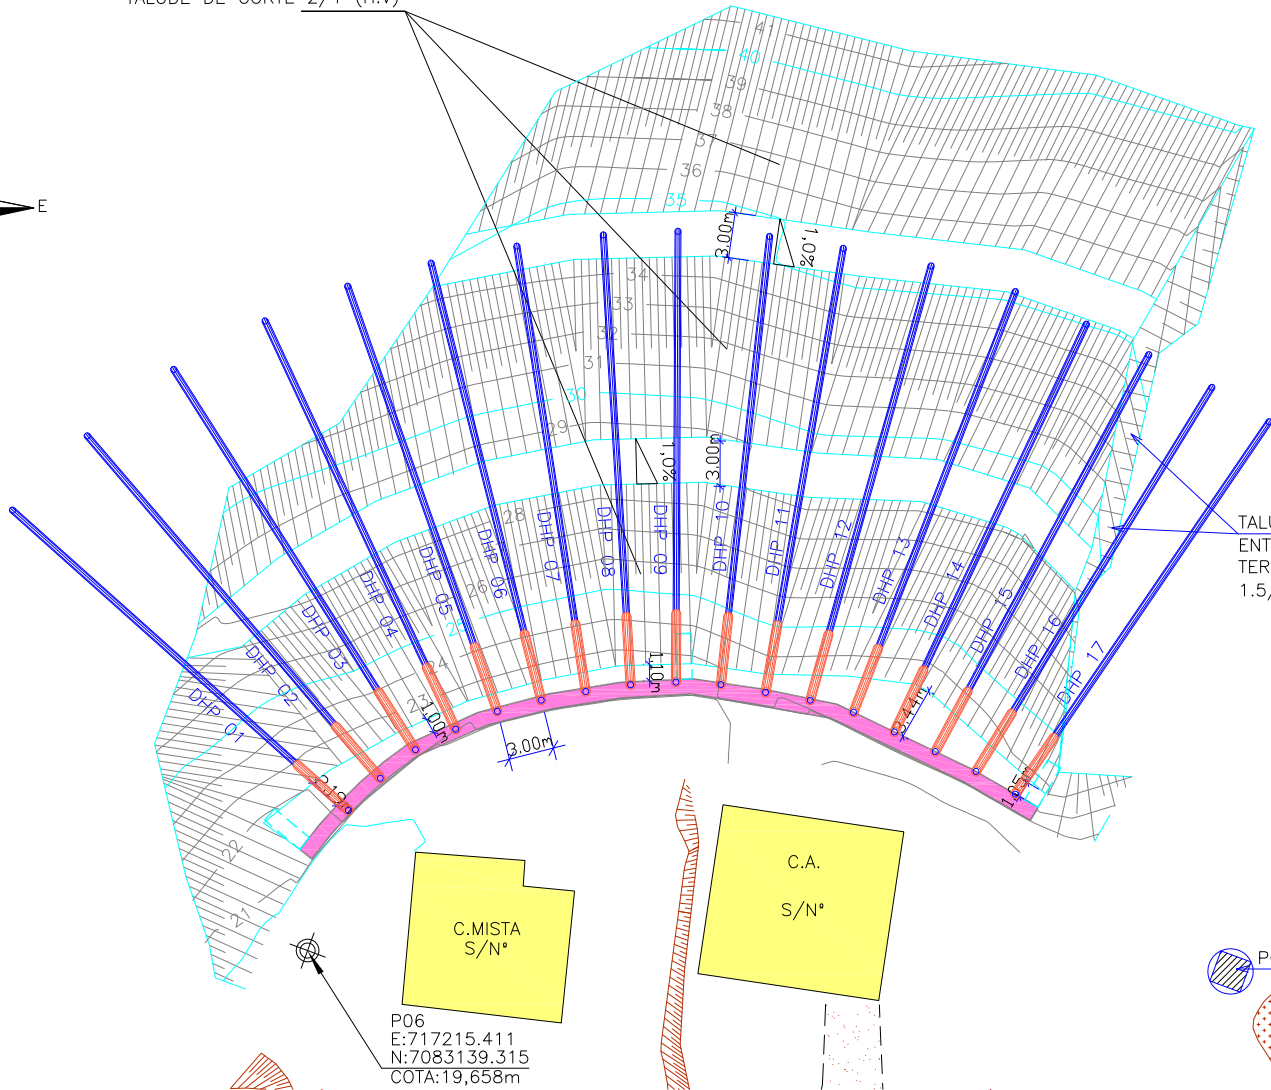

TALUDE DE ADEQUAÇÃO
ENTRE TALUDE PROJETADO E
TERRENO NATURAL DEVE SER DE
1.5/1 (H/V) PARA CORTE

DRENOS DHP'S		
DHP	Comprimento (m)	Cota da Boca (m)
01	30,00	VAR
02	30,00	VAR
DETALHE DO DHP - DRENO HORIZONTAL PROFUNDO - SAÍDA EM GABIÃO
Sem Escala

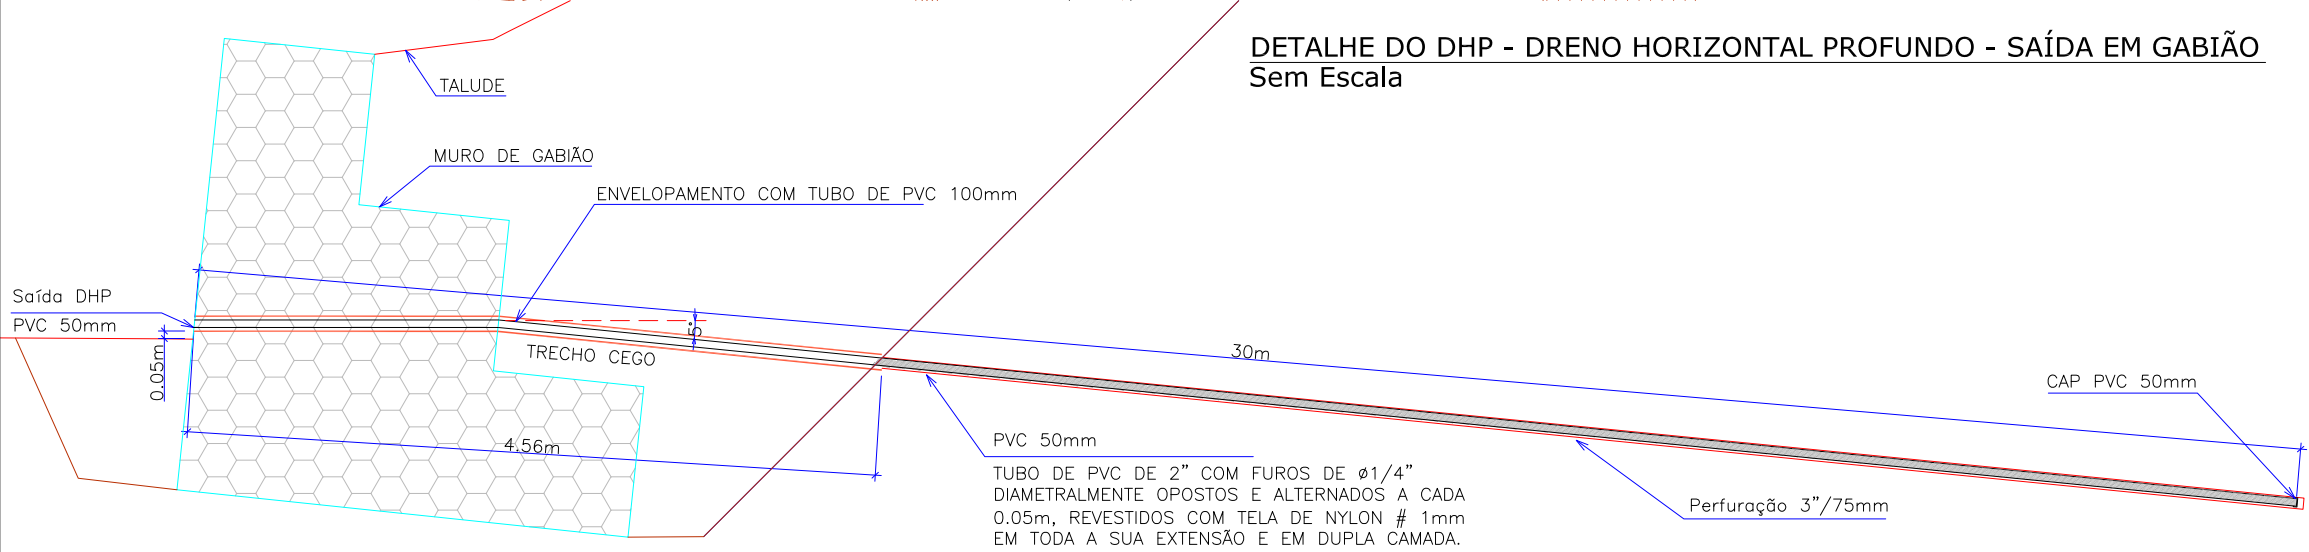

LEGENDA:


	DHP		TALUDE PROJETADO
	ENVELOPAMENTO DO DHP		MURO DE CONTENÇÃO TIPO GABIÃO
	C.A. CASA DE ALVENARIA		SAIBRO (CHÃO BATIDO)
	C.M. CASA MISTA		

REV.	DATA	ELABORAÇÃO	MODIFICAÇÃO	VERIFICAÇÃO	COORDENAÇÃO
B	MAR/2012	ALLAN	ALTERAÇÃO NO POSICIONAMENTO DOS DRENOS	LARISSA	VANDER
A	MAR/2012	LUIZ F.F.	APRESENTAÇÃO INICIAL	LARISSA	VANDER
NOTAS:	01 - DEMAIS INFORMAÇÕES A RESPEITO DO PROJETO PODEM SER CONSULTADAS NO RELATÓRIO TÉCNICO; 02 - NOS DRENOS LOCALIZADOS NO PÉ DO MURO DE GABIÃO É PREVISTO SEGMENTO RETO (SEM INCLINAÇÃO) NO TRECHO DA TRAVESSIA DO MURO; 03 - ESTE DESENHO CONTÉM INFORMAÇÕES ESPECÍFICAS À FINALIDADE QUE SE PROPÕE E NÃO DEVE SER UTILIZADO PARA OUTROS FINS SEM CONSULTAR O RESP. TÉCNICO.				

LOCALIZAÇÃO




PETRÓPOLIS

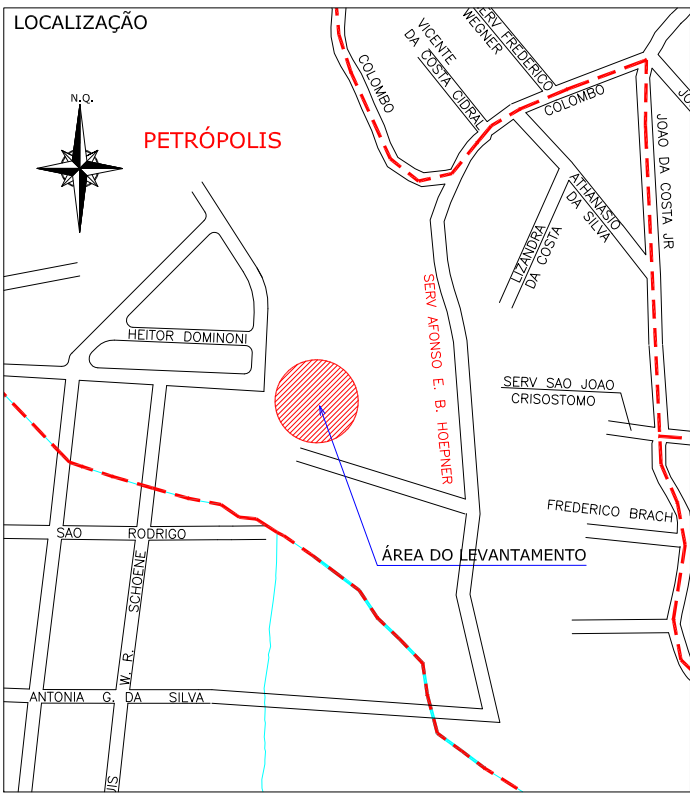


APROVAÇÕES:

ELABORAÇÃO:	CONTRATANTE:
 CONSULTORIA E PROJETOS DE ENGENHARIA www.azimute.eng.br (47) 3473-6777	MUNICÍPIO DE JOINVILLE
PROJETO:	PROJETO EXECUTIVO PARA RECUPERAÇÃO DE ENCOSTAS SERVIDÃO AFONSO EDUARDO B. HOEPNER
LOCAL/TRECHO: SERVIDÃO AFONSO EDUARDO B. HOEPNER - BAIRRO PETRÓPOLIS CEP: 89.209-360 - MUNICÍPIO DE JOINVILLE / SC	DATA: 10/03/2012
CONTEÚDO: PROJETO DE DRENOS HORIZONTAIS PROFUNDOS	ESCALA: INDICADA
PLANTA DE LOCAÇÃO	PRANCHA: 01/01
CODIFICAÇÃO: DRE-08911-04-02-A	EXTENSÃO/ÁREA: ...
RESPONSÁVEL (CONTRATANTE): MUNICÍPIO DE JOINVILLE	RESPONSÁVEL TÉCNICO (AZIMUTE): ENG. ANTÔNIO CARLOS RAMUSKI CREA SC: 026.930-7


PLANTA BAIXA
Escala = 1:500

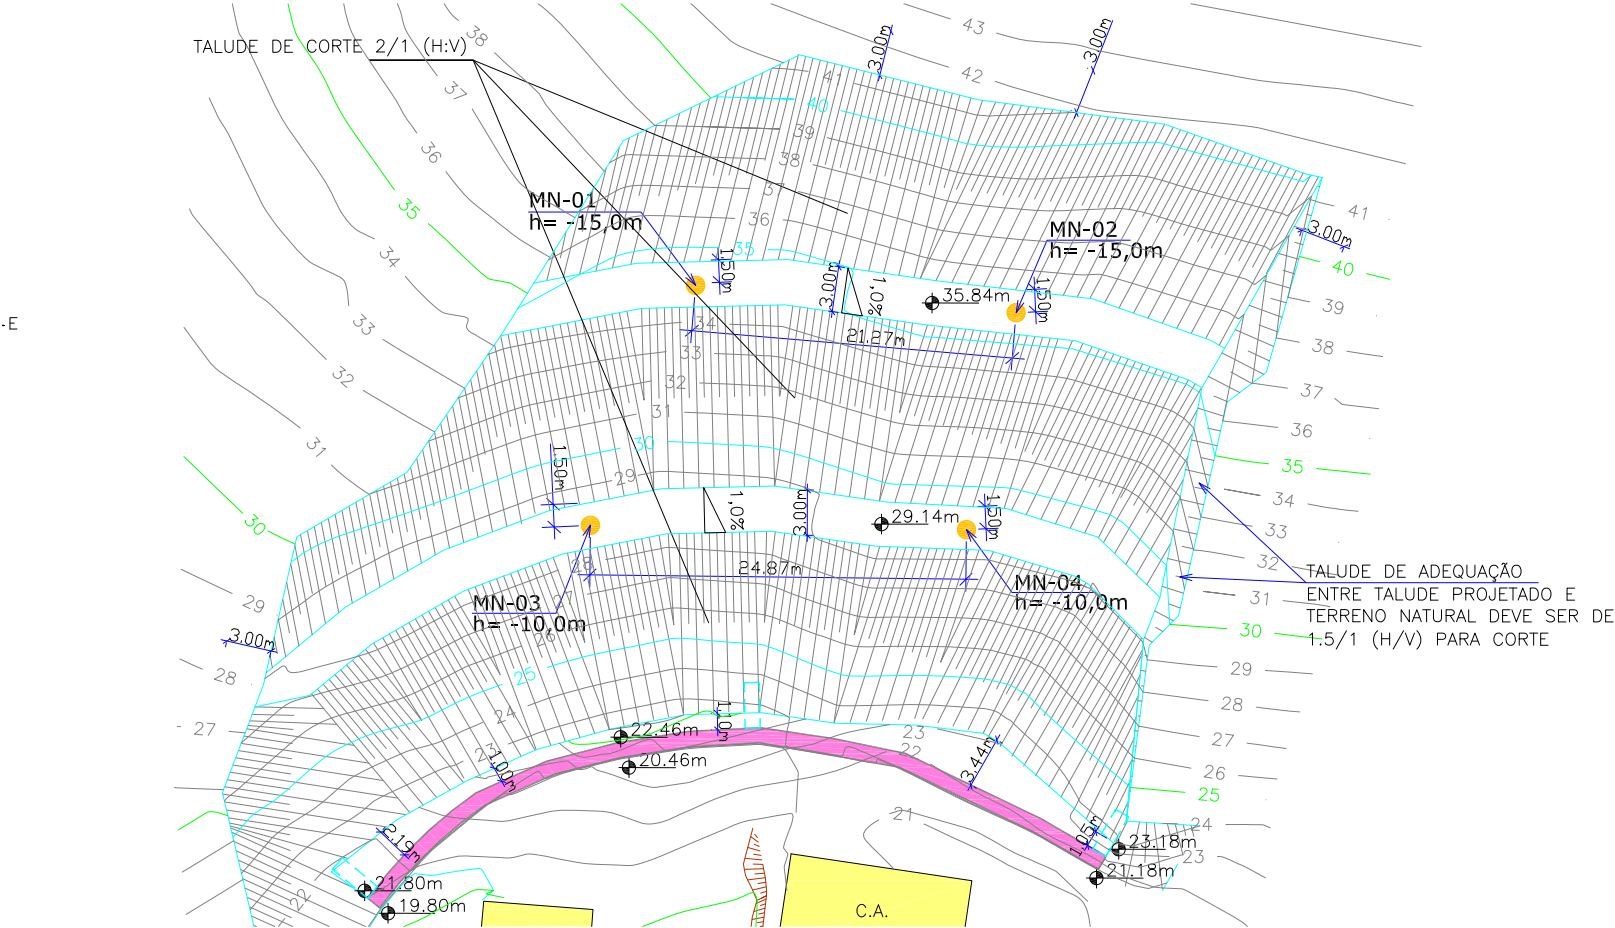


DETALHE DO MEDIDOR DE NÍVEL D'ÁGUA
Sem Escala

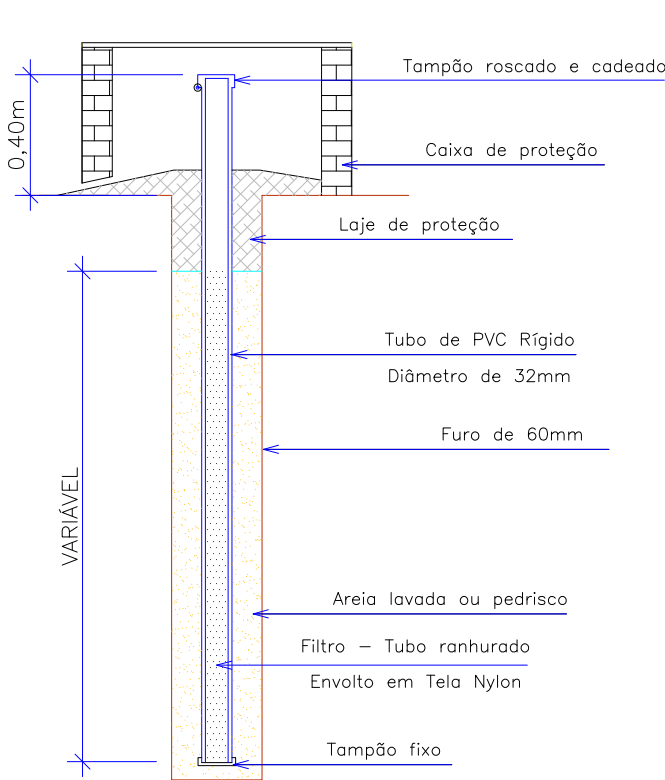

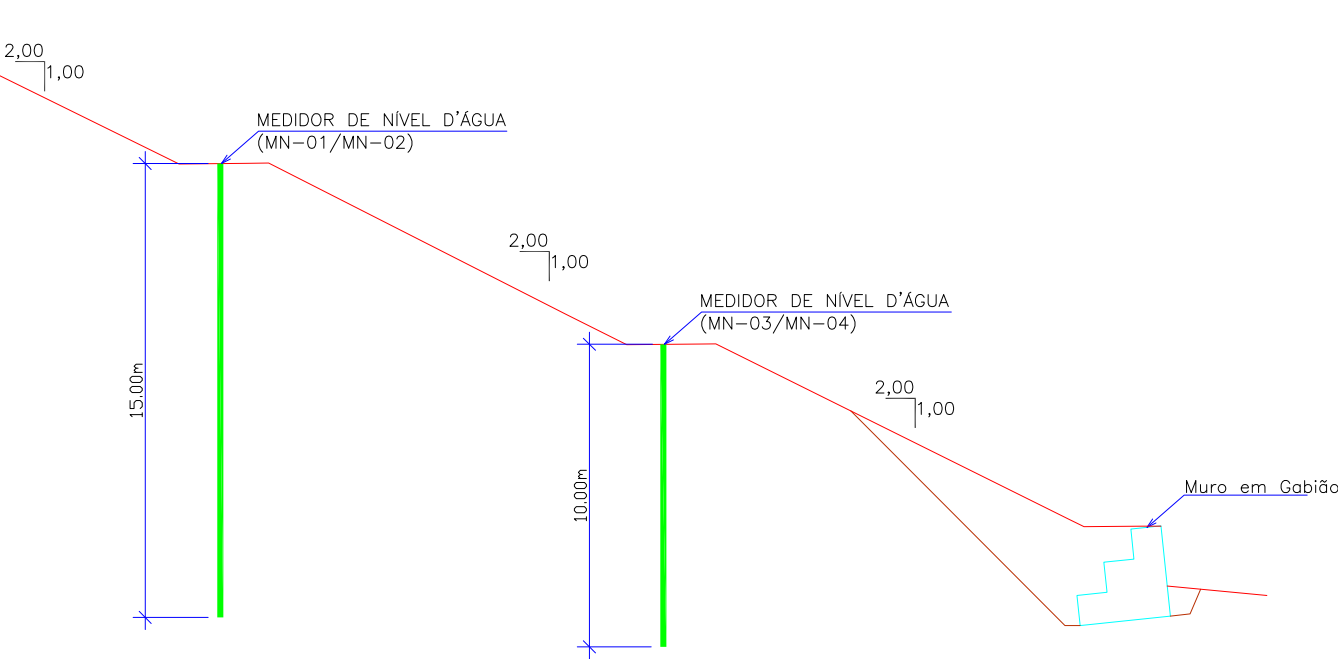

SEÇÃO TRANSVERSAL
Sem Escala





LEGENDA:


- 


TALUDE PROJETADO
- 

C.A.
- 

⊕ X.XXX
- 


MURO DE CONTENÇÃO TIPO GABIÃO
- 

CURVAS DE NÍVEL-EXISTENTE
- 

CURVAS DE NÍVEL-PROJETO
- 

MEDIDOR DE NÍVEL D'ÁGUA

A	MAR/2012	LUIZ F.F.	APRESENTAÇÃO INICIAL	LARISSA	VANDER
REV.	DATA	ELABORAÇÃO	MODIFICAÇÃO	VERIFICAÇÃO	COORDENAÇÃO
NOTAS:					
01 - LEVANTAMENTO TOPOGRÁFICO PLANIALTIMÉTRICO GEORREFERENCIADO AO DATUM SIRGAS2000 PROJEÇÃO UTM-SUL MC 51°W.					
02 - COTA REFERENCIADA NO MARCO MR-21 DA REDE ALTIMÉTRICA DA PREFEITURA MUNICIPAL DE JOINVILLE.					
03 - ESTE DESENHO CONTÉM INFORMAÇÕES ESPECÍFICAS À FINALIDADE QUE SE PROPÕE E NÃO DEVE SER UTILIZADO PARA OUTROS FINS SEM CONSULTAR O RESP. TÉCNICO.					

ELABORAÇÃO:	CONTRATANTE:
 CONSULTORIA E PROJETOS DE ENGENHARIA www.azimute.eng.br (47) 3473-6777	MUNICÍPIO DE JOINVILLE
PROJETO:	PROJETO EXECUTIVO PARA RECUPERAÇÃO DE ENCOSTAS SERVIDÃO AFONSO EDUARDO B. HOEPNER
LOCAL/TRECHO:	SERVIDÃO AFONSO EDUARDO B. HOEPNER - BAIRRO PETRÓPOLIS CEP: 89.209-360 - MUNICÍPIO DE JOINVILLE / SC
CONTEÚDO:	PROJETO DE DRENAGEM
IMPLANTAÇÃO DOS MEDIDORES DE NÍVEL D'ÁGUA	
CODIFICAÇÃO:	DRE-08911-04-03-A
EXTENSÃO/ÁREA:	...
PRANCHA:	01/01
RESPONSÁVEL (CONTRATANTE):	RESPONSÁVEL TÉCNICO (AZIMUTE):
MUNICÍPIO DE JOINVILLE	ENG. ANTÔNIO CARLOS RAMUSKI CREA SC: 026.930-7

6.0 - PROJETOS - RUA QUINZE DE NOVEMBRO (CONURB)


6.1 - Projeto de Terraplenagem

QUANTITATIVOS


VOLUME DE CORTE	7.093,40 m³
VOLUME DE ATERRO	942,45 m³
ÁREA DESMATAMENTO	3.334,00 m²
ENLEIVAMENTO	2.992,00 m²
GABIÃO h=1,0m	674,30m³
GABIÃO h=0,5m	43,40m³
GEOTÊXTIL	629,00m²

PLANTA BAIXA

Escala = 1:500

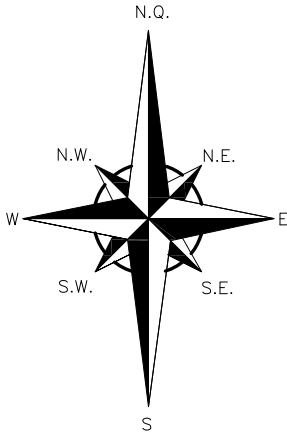

PONTOS DE LOCAÇÃO			
PONTOS	COORDENADAS		COTA
	LESTE	NORTE	
P-01	714004,563	7089352,056	21,602
P-02	714003,461	7089343,115	27,602
P-03	714003,094	7089340,137	27,572
P-04	714002,921	7089338,729	28,518
P-05	714019,450	7089350,221	21,761
P-06	714018,349	7089341,280	27,761
P-07	714017,982	7089338,303	27,731
P-08	714017,277	7089332,583	31,573
P-09	714034,338	7089348,387	21,920
P-10	714033,236	7089339,446	27,920
P-11	714032,869	7089336,468	27,890
P-12	714032,135	7089330,514	31,890
P-13	714049,225	7089346,552	21,147
P-14	714048,123	7089337,611	27,147
P-15	714047,756	7089334,633	27,117
P-16	714046,656	7089325,701	33,117
P-17	714046,289	7089322,724	33,087
P-18	714045,905	7089319,613	35,176
P-19	714064,113	7089344,718	21,277
P-20	714063,011	7089335,776	27,277
P-21	714062,644	7089332,799	27,247
P-22	714061,543	7089323,866	33,247
P-23	714060,860	7089318,327	34,938
P-24	714066,506	7089323,255	33,254
P-25	714066,139	7089320,277	33,224
P-26	714065,831	7089317,777	34,903
P-27	714079,000	7089342,883	21,296
P-28	714077,898	7089333,942	27,296
P-29	714077,531	7089330,964	27,266
P-30	714076,440	7089322,111	33,213
P-31	714097,536	7089340,599	21,320
P-32	714096,434	7089331,658	27,320
P-33	714096,067	7089328,680	27,290
P-34	714095,171	7089321,407	32,175

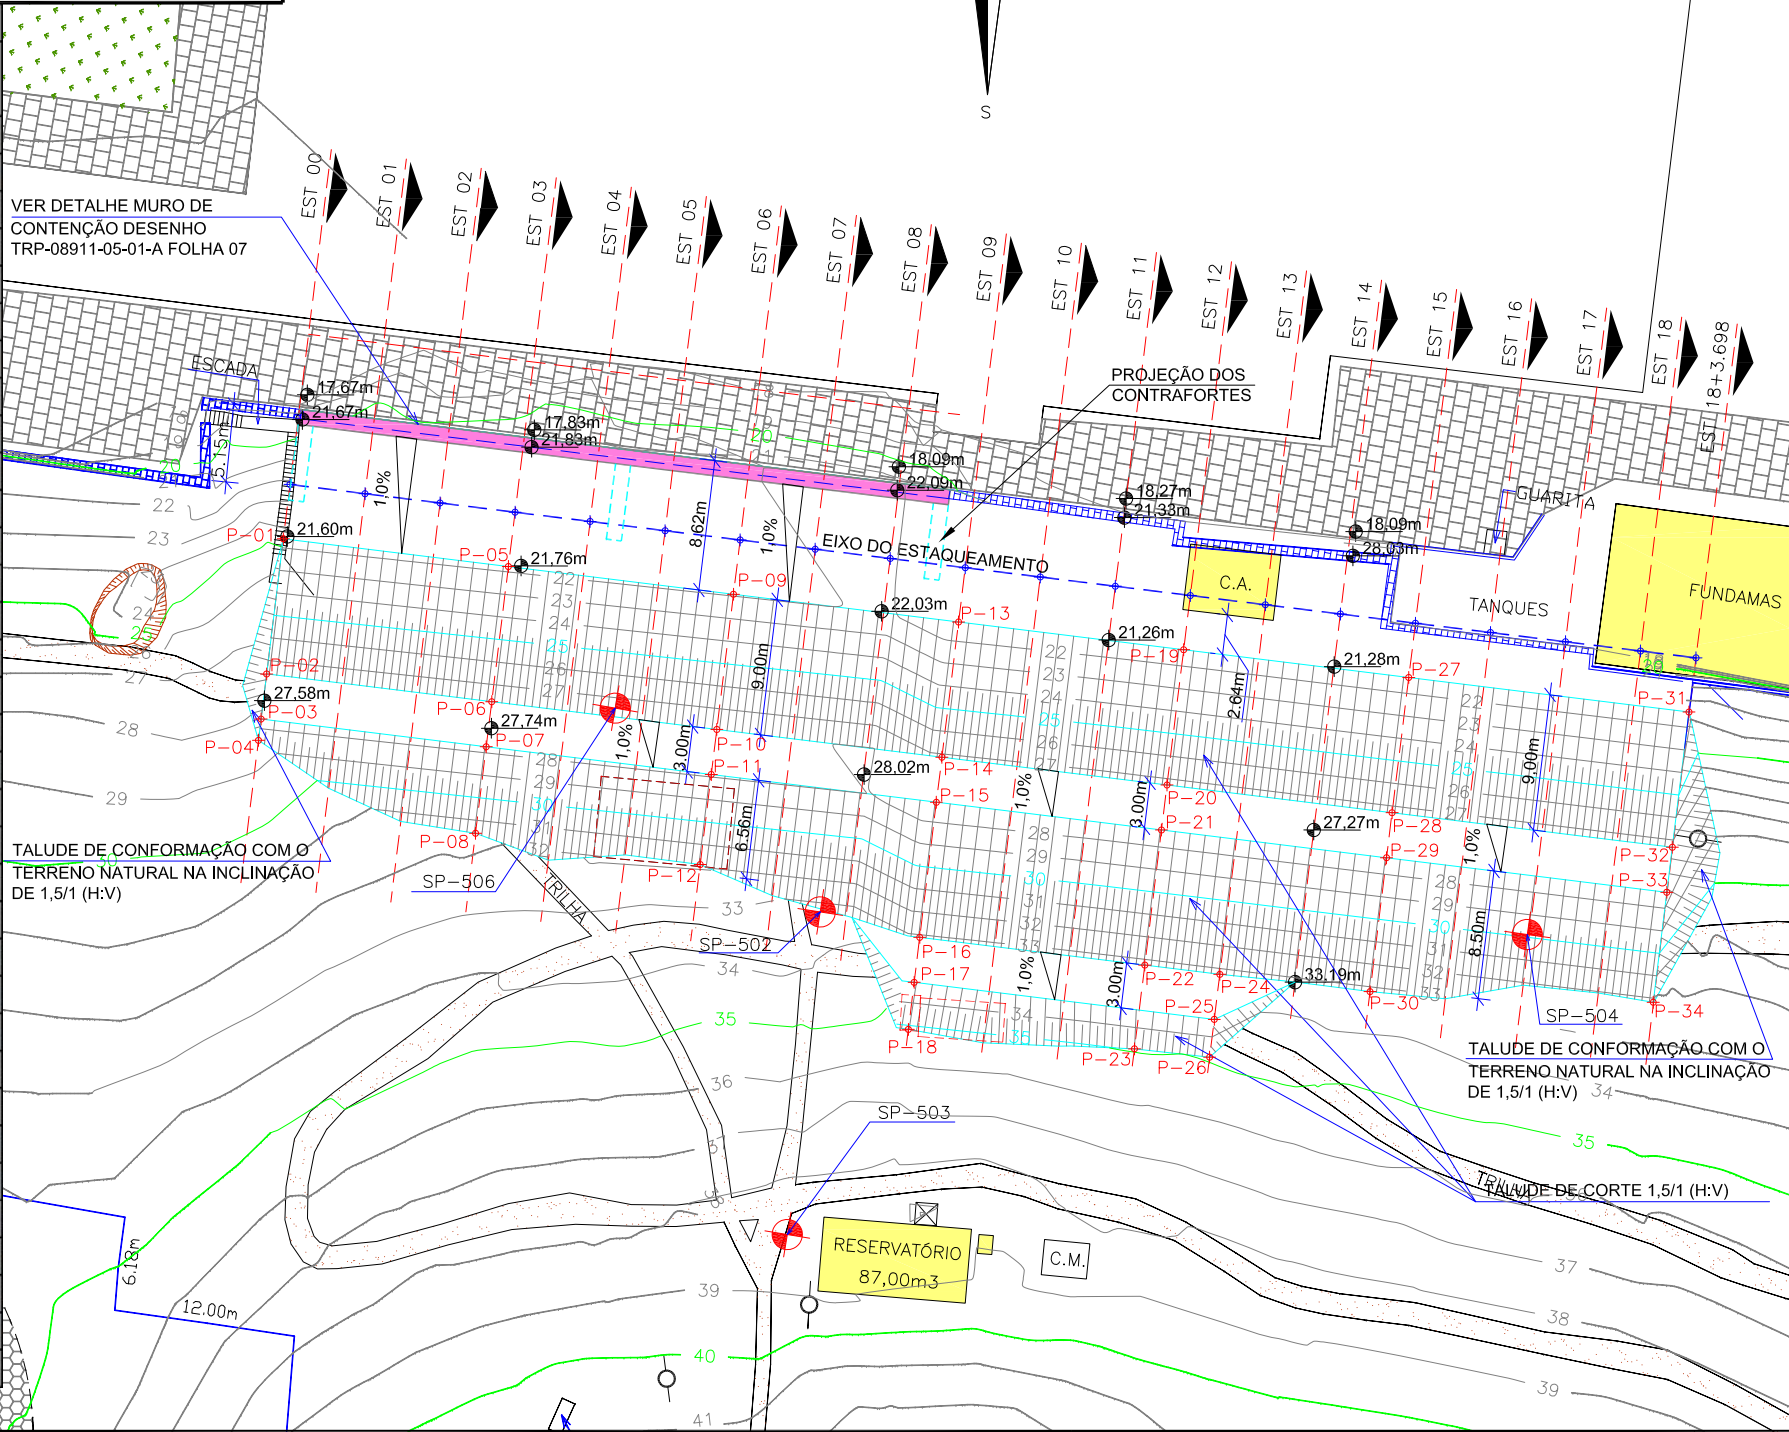

LEGENDA:


- MURO DE ALVENARIA
- DIVISA
- RUA EXISTENTE
- MEIO FIO EXISTENTE
- EDIFICAÇÃO
- EDIFICAÇÃO A REMOVER

- TALUDE PROJETADO
- CURVAS DE NÍVEL-PROJETO
- PONTO DE NÍVEL
- POSTE DE CONCRETO

- MURO DE CONTENÇÃO TIPO GABIÃO
- SAIBRO (CHÃO BATIDO)
- PARALELEPÍPEDO
- LAJOTA SEXTAVADA
- CURVAS DE NÍVEL-EXISTENTE
- PONTOS DE LOCAÇÃO

B	MAR/2012	THIAGO P.	INSERÇÃO DOS PONTOS DE LOCAÇÃO	LARISSA	VANDER
A	MAR/2012	THIAGO P.	APRESENTAÇÃO INICIAL	LARISSA	VANDER
REV.	DATA	ELABORAÇÃO	MODIFICAÇÃO	VERIFICAÇÃO	COORDENAÇÃO
NOTAS:					
01 - Levantamento georreferenciado no sistema de projeção UTM, DATUM SIRGAS2000, meridiano central 51°W.					
02 - Utilizado como referência altimétrica o MR-80 que está implantado ao lado do portão principal do Cemitério dos Imigrantes, localizado na Rua XV de Novembro à 50 metros do semáforo do cruzamento da Rua XV de Novembro com a Rua Blumenau, com altitude de 16,077m, que por sua vez tem a cota transportada do RN-15-N (IBGE) localizada na Biblioteca Pública Municipal de Joinville.					
03 - Os volumes calculados são geométricos (sem empolamento).					
04 - Em todos os taludes e banquetas deverá ser executada proteção vegetal com enlevamento.					
05 - Este desenho contém informações específicas à finalidade que se propõe e não deve ser utilizado para outros fins sem consultar o resp. técnico.					





LOCALIZAÇÃO:

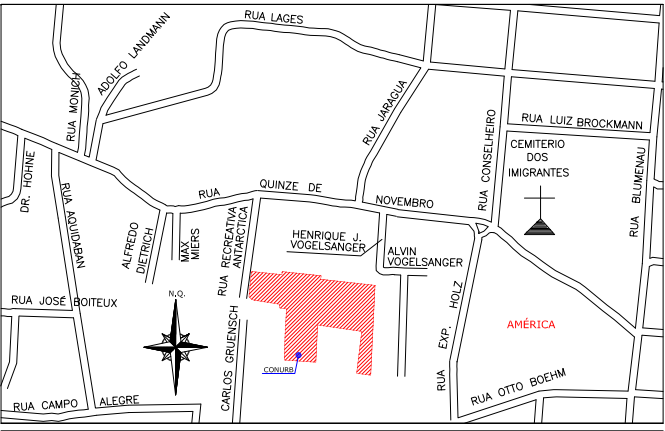

APROVAÇÕES:

ELABORAÇÃO:		CONTRATANTE:	
 CONSULTORIA E PROJETOS DE ENGENHARIA www.azimute.eng.br (47) 3473-6777		MUNICÍPIO DE JOINVILLE	
PROJETO:			
PROJETO EXECUTIVO PARA RECUPERAÇÃO DE ENCOSTAS RUA XV DE NOVOEMBRO			
LOCAL/TRECHO: RUA XV DE NOVOEMBRO – BAIRRO AMÉRICA CEP: 89.201-602 – MUNICÍPIO DE JOINVILLE / SC			
CONTEÚDO:		DATA: MARÇO/2012	
PROJETO DE TERRAPLENAGEM		ESCALA: 1:500	
PLANTA BAIXA		PRANCHA: 01/09	
CODIFICAÇÃO: TRP-08911-05-01-B		EXTENSÃO/ÁREA: -	
RESPONSÁVEL (CONTRATANTE): MUNICÍPIO DE JOINVILLE		RESPONSÁVEL TÉCNICO (AZIMUTE): ENG. ANTÔNIO CARLOS RAMUSKI CREA SC: 026.930-7	

SEÇÃO TRANSVERSAL
Escala = 1:250

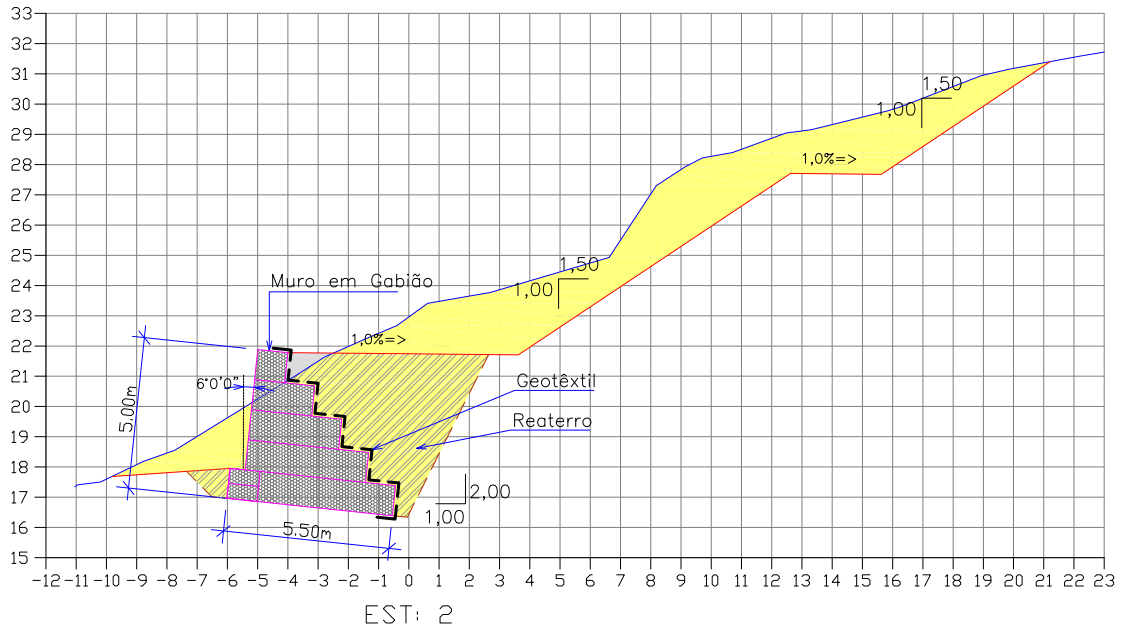
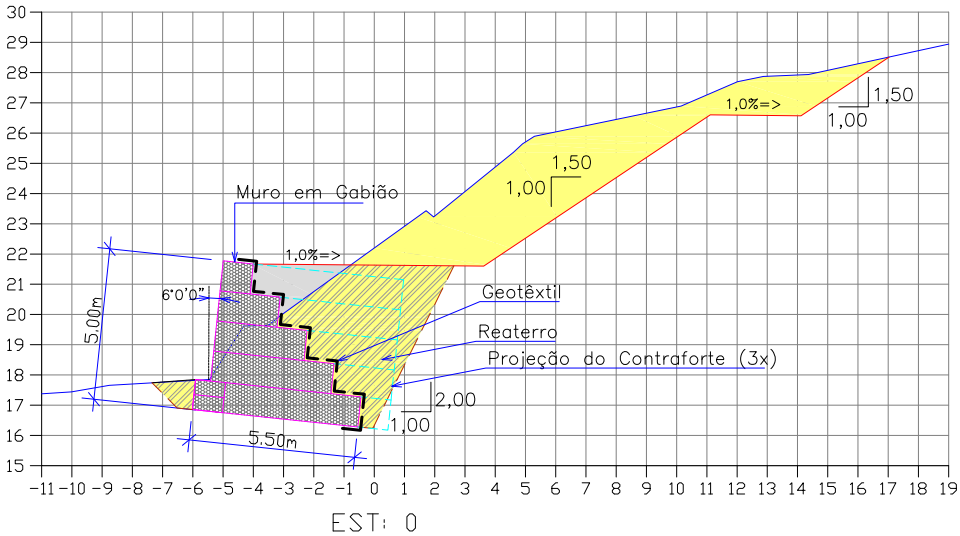
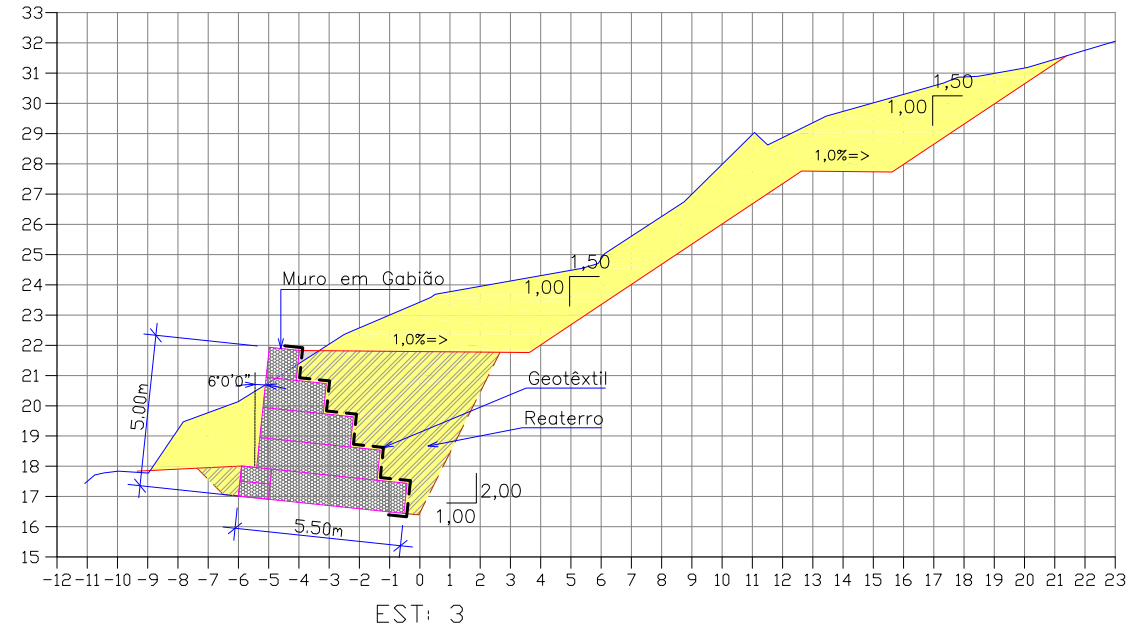
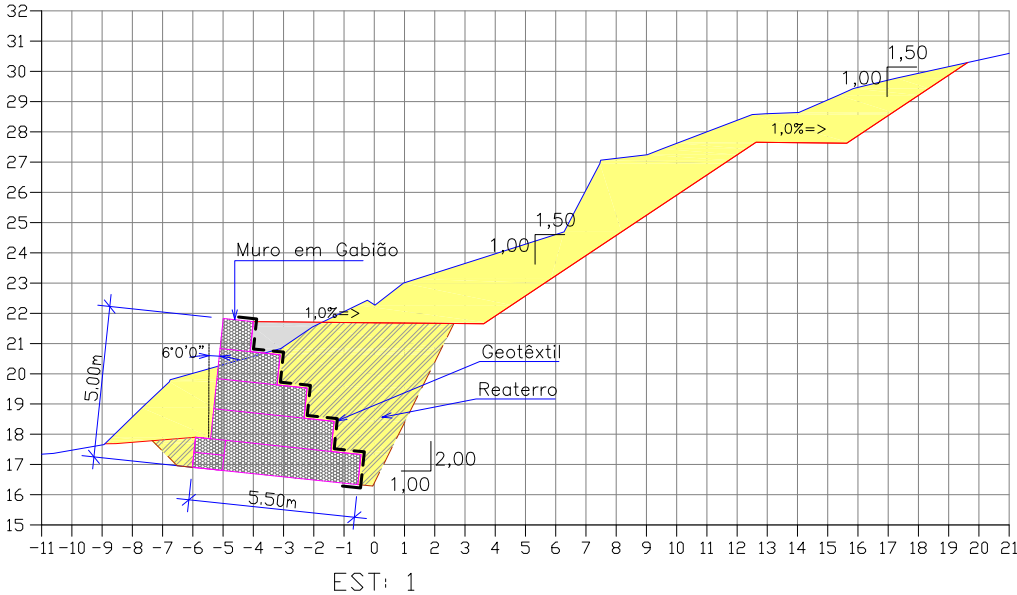


LEGENDA:		GREIDE PRIMITIVO (EXISTENTE)		PROJEÇÃO DE CONTRAFORTE
		GREIDE DE TERRAPLENAGEM		
		ÁREA DE CORTE		
		ÁREA DE ATERRO		
		ÁREA DE REATERRO		
		MURO DE GABIÃO		

B	MAR/2012	THIAGO P.	INSERÇÃO DOS PONTOS DE LOCAÇÃO	LARISSA	VANDER
A	MAR/2012	THIAGO P.	APRESENTAÇÃO INICIAL	LARISSA	VANDER
REV.	DATA	ELABORAÇÃO	MODIFICAÇÃO	VERIFICAÇÃO	COORDENAÇÃO
NOTAS:					
01 - Levantamento georreferenciado no sistema de projeção UTM, DATUM SIRGAS2000, meridiano central 51°W.					
02 - Utilizado como referência altimétrica o MR-80 que está implantado ao lado do portão principal do Cemitério dos Imigrantes, localizado na Rua XV de Novembro à 50 metros do semáforo do cruzamento da Rua XV de Novembro com a Rua Blumenau, com altitude de 16,077m, que por sua vez tem a cota transportada do RN-15-N (IBGE) localizado na Biblioteca Pública Municipal de Joinville.					
03 - Os volumes calculados são geométricos (sem empolamento).					
04 - Em todos os taludes e banquetas deverá ser executada proteção vegetal com enlameamento.					
05 - Este desenho contém informações específicas à finalidade que se propõe e não deve ser utilizado para outros fins sem consultar o resp. técnico.					

ELABORAÇÃO:		CONTRATANTE:	
		MUNICÍPIO DE JOINVILLE	
CONSULTORIA E PROJETOS DE ENGENHARIA www.azimute.eng.br (47) 3473-6777			
PROJETO: PROJETO EXECUTIVO PARA RECUPERAÇÃO DE ENCOSTAS RUA XV DE NOVOEMBRO			
LOCAL/TRECHO: RUA XV DE NOVOEMBRO – BAIRRO AMÉRICA CEP: 89.201-602 – MUNICÍPIO DE JOINVILLE / SC			
CONTEÚDO:		DATA: MARÇO/2012	
PROJETO DE TERRAPLENAGEM		ESCALA: 1:250	
SEÇÕES TRANSVERSAIS			
CODIFICAÇÃO: TRP-08911-05-01-B		EXTENSÃO/ÁREA: -	
RESPONSÁVEL (CONTRATANTE): MUNICÍPIO DE JOINVILLE		PRANCHA: 02/09	
		RESPONSÁVEL TÉCNICO (AZIMUTE): ENG. ANTÔNIO CARLOS RAMUSKI CREA SC: 026.930-7	

SEÇÃO TRANSVERSAL
Escala = 1:250

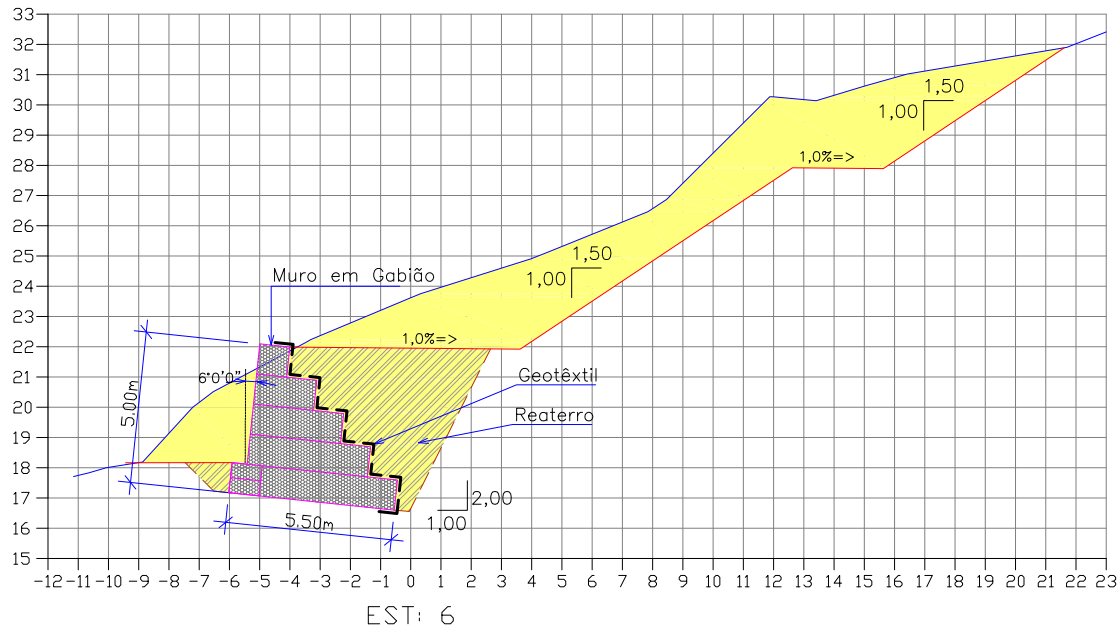
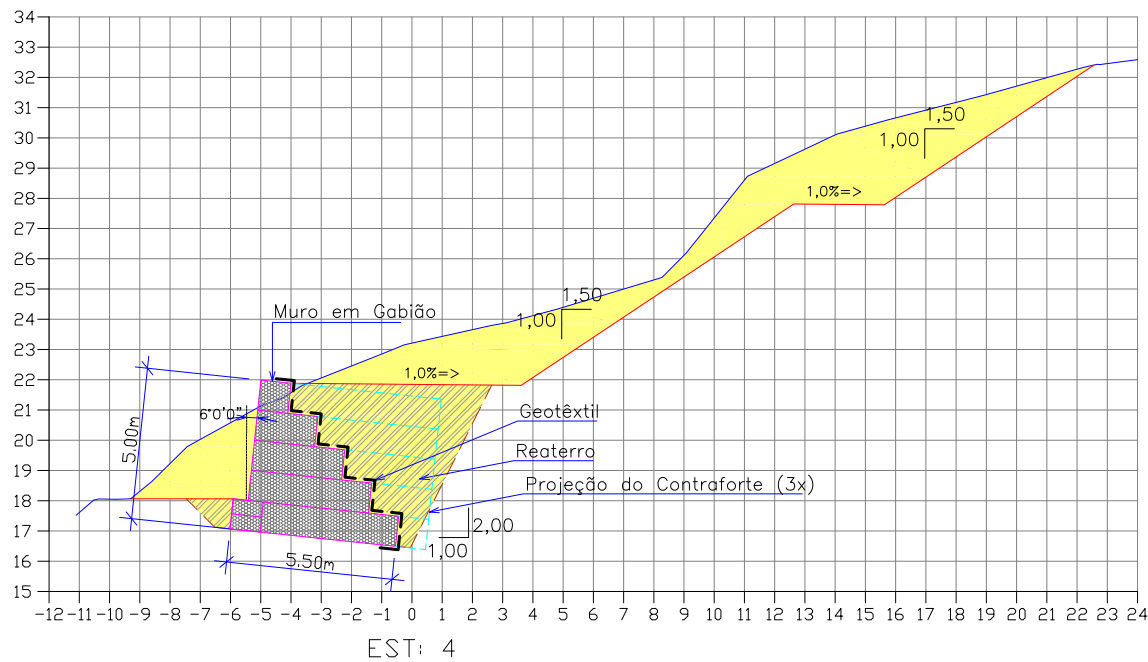
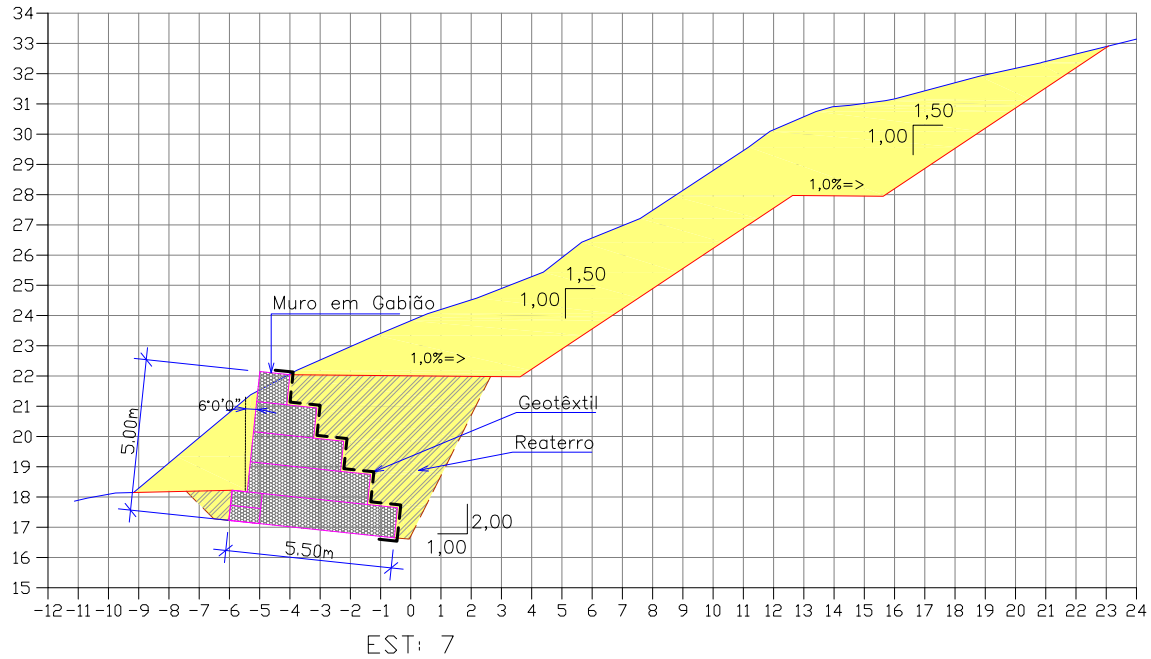
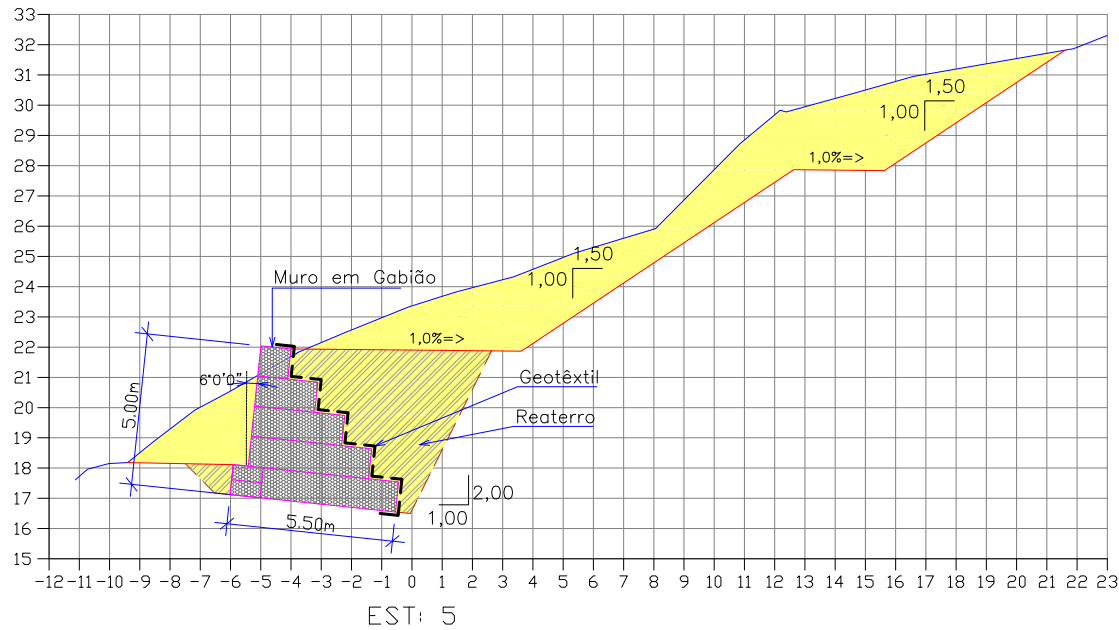


LEGENDA:		GREIDE PRIMITIVO (EXISTENTE)		PROJEÇÃO DE CONTRAFORTE
		GREIDE DE TERRAPLENAGEM		
		ÁREA DE CORTE		
		ÁREA DE ATERRO		
		ÁREA DE REATERRO		
		MURO DE GABIÃO		

B	MAR/2012	THIAGO P.	INSERÇÃO DOS PONTOS DE LOCAÇÃO	LARISSA	VANDER
A	MAR/2012	THIAGO P.	APRESENTAÇÃO INICIAL	LARISSA	VANDER
REV.	DATA	ELABORAÇÃO	MODIFICAÇÃO	VERIFICAÇÃO	COORDENAÇÃO
NOTAS:					
01 - Levantamento georreferenciado no sistema de projeção UTM, DATUM SIRGAS2000, meridiano central 51°W.					
02 - Utilizado como referência altimétrica o MR-80 que está implantado ao lado do portão principal do Cemitério dos Imigrantes, localizado na Rua XV de Novembro à 50 metros do semáforo do cruzamento da Rua XV de Novembro com a Rua Blumenau, com altitude de 16,077m, que por sua vez tem a cota transportada do RN-15-N (IBGE) localizado na Biblioteca Pública Municipal de Joinville.					
03 - Os volumes calculados são geométricos (sem empolamento).					
04 - Em todos os taludes e banquetas deverá ser executada proteção vegetal com enlameamento.					
05 - Este desenho contém informações específicas à finalidade que se propõe e não deve ser utilizado para outros fins sem consultar o resp. técnico.					

ELABORAÇÃO:		CONTRATANTE:	
 CONSULTORIA E PROJETOS DE ENGENHARIA www.azimute.eng.br (47) 3473-6777		MUNICÍPIO DE JOINVILLE	
PROJETO:			
PROJETO EXECUTIVO PARA RECUPERAÇÃO DE ENCOSTAS RUA XV DE NOVOEMBRO			
LOCAL/TRECHO: RUA XV DE NOVOEMBRO – BAIRRO AMÉRICA CEP: 89.201-602 – MUNICÍPIO DE JOINVILLE / SC			
CONTEÚDO:		DATA:	
PROJETO DE TERRAPLENAGEM		MARÇO/2012	
SEÇÕES TRANSVERSAIS		ESCALA:	
		1:250	
CODIFICAÇÃO:		EXTENSÃO/ÁREA:	
TRP-08911-05-01-B		-	
		PRANCHA:	
		03/09	
RESPONSÁVEL (CONTRATANTE): MUNICÍPIO DE JOINVILLE		RESPONSÁVEL TÉCNICO (AZIMUTE): ENG. ANTÔNIO CARLOS RAMUSKI CREA SC: 026.930-7	

SEÇÃO TRANSVERSAL
Escala = 1:250

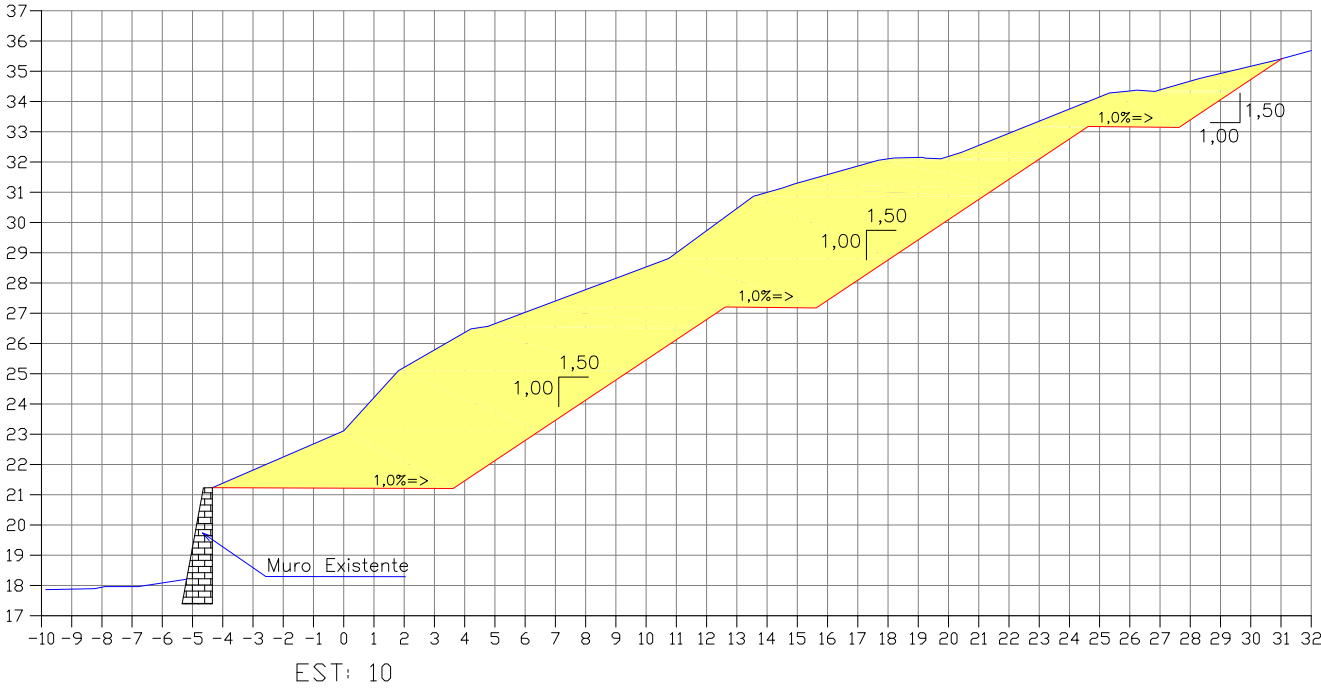
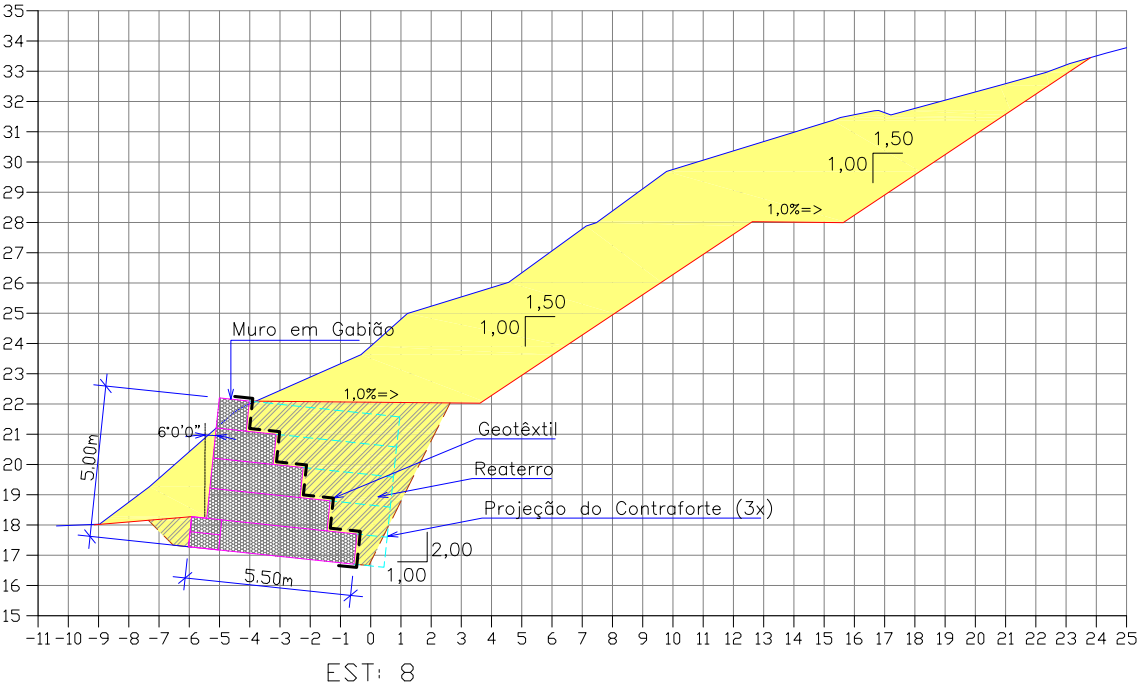
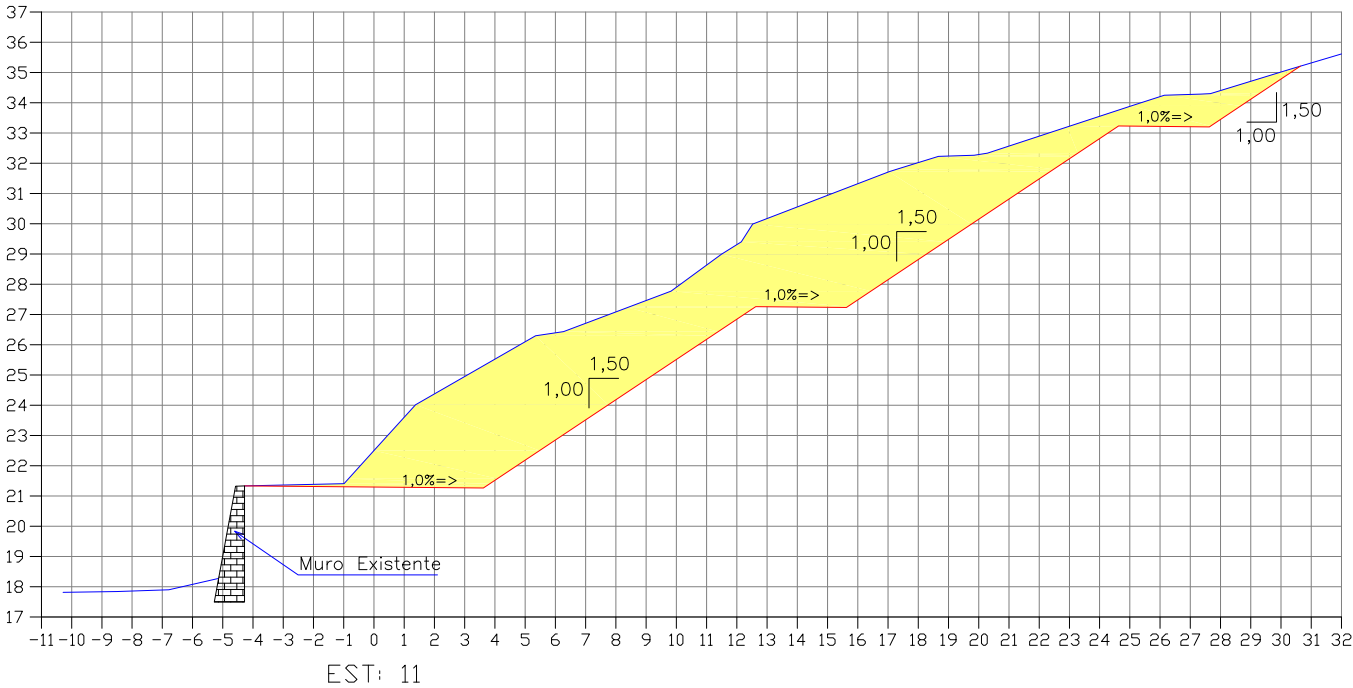
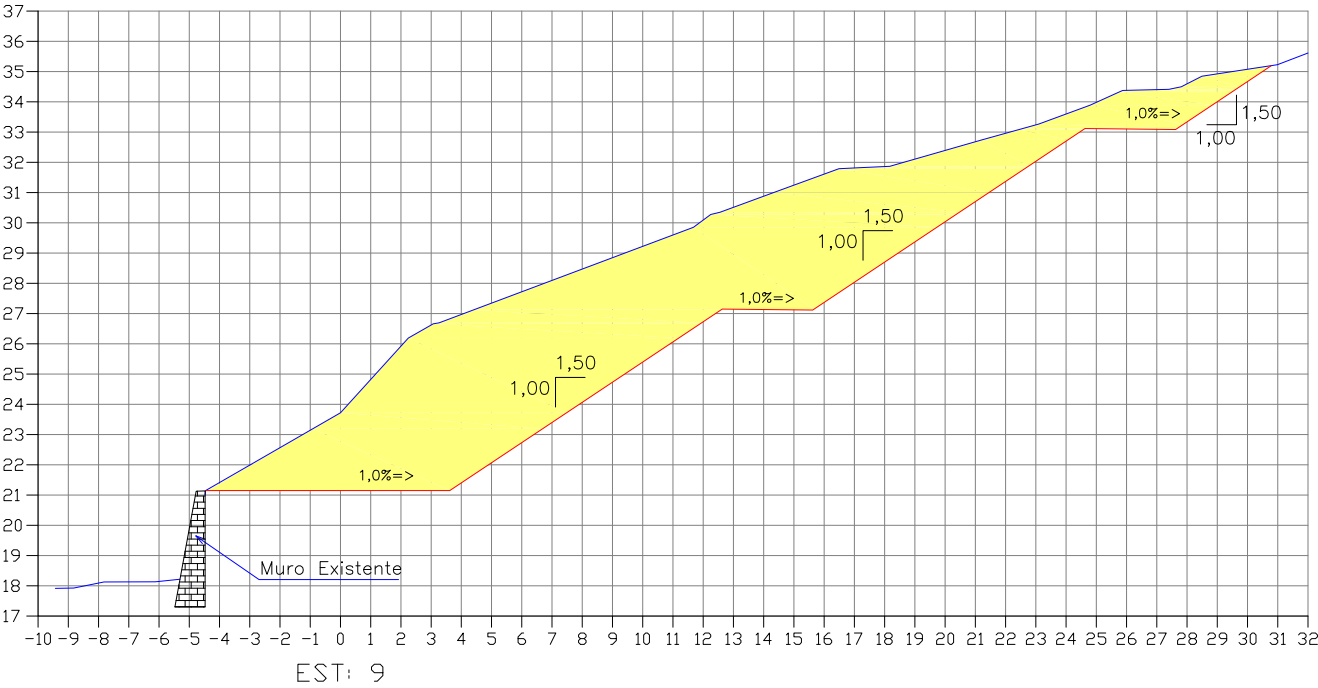


LEGENDA:		GREIDE PRIMITIVO (EXISTENTE)		PROJEÇÃO DE CONTRAFORTE
		GREIDE DE TERRAPLENAGEM		
		ÁREA DE CORTE		
		ÁREA DE ATERRO		
		ÁREA DE REATERRO		
		MURO DE GABIÃO		

B	MAR/2012	THIAGO P.	INSERÇÃO DOS PONTOS DE LOCAÇÃO	LARISSA	VANDER
A	MAR/2012	THIAGO P.	APRESENTAÇÃO INICIAL	LARISSA	VANDER
REV.	DATA	ELABORAÇÃO	MODIFICAÇÃO	VERIFICAÇÃO	COORDENAÇÃO
NOTAS:					
01 - Levantamento georreferenciado no sistema de projeção UTM, DATUM SIRGAS2000, meridiano central 51°W.					
02 - Utilizado como referência altimétrica o MR-80 que está implantado ao lado do portão principal do Cemitério dos Imigrantes, localizado na Rua XV de Novembro à 50 metros do semáforo do cruzamento da Rua XV de Novembro com a Rua Blumenau, com altitude de 16,077m, que por sua vez tem a cota transportada do RN-15-N (IBGE) localizado na Biblioteca Pública Municipal de Joinville.					
03 - Os volumes calculados são geométricos (sem empolamento).					
04 - Em todos os taludes e banquetas deverá ser executada proteção vegetal com enlameamento.					
05 - Este desenho contém informações específicas à finalidade que se propõe e não deve ser utilizado para outros fins sem consultar o resp. técnico.					

ELABORAÇÃO:		CONTRATANTE:	
		MUNICÍPIO DE JOINVILLE	
CONSULTORIA E PROJETOS DE ENGENHARIA www.azimute.eng.br (47) 3473-6777			
PROJETO: PROJETO EXECUTIVO PARA RECUPERAÇÃO DE ENCOSTAS RUA XV DE NOVEMBRO			
LOCAL/TRECHO: RUA XV DE NOVEMBRO – BAIRRO AMÉRICA CEP: 89.201-602 – MUNICÍPIO DE JOINVILLE / SC			
CONTEÚDO:		DATA: MARÇO/2012	
PROJETO DE TERRAPLENAGEM		ESCALA: 1:250	
SEÇÕES TRANSVERSAIS			
CODIFICAÇÃO: TRP-08911-05-01-B		EXTENSÃO/ÁREA: .	
		PRANCHA: 04/09	
RESPONSÁVEL (CONTRATANTE): MUNICÍPIO DE JOINVILLE		RESPONSÁVEL TÉCNICO (AZIMUTE): ENG. ANTÔNIO CARLOS RAMUSKI CREA SC: 026.936-7	

SEÇÃO TRANSVERSAL
Escala = 1:250

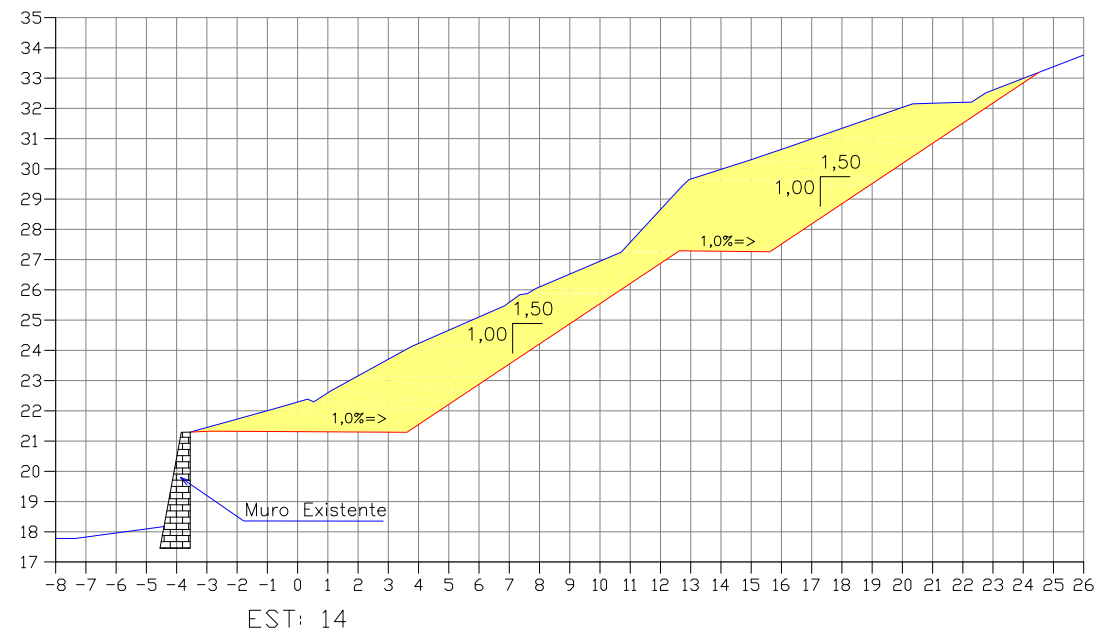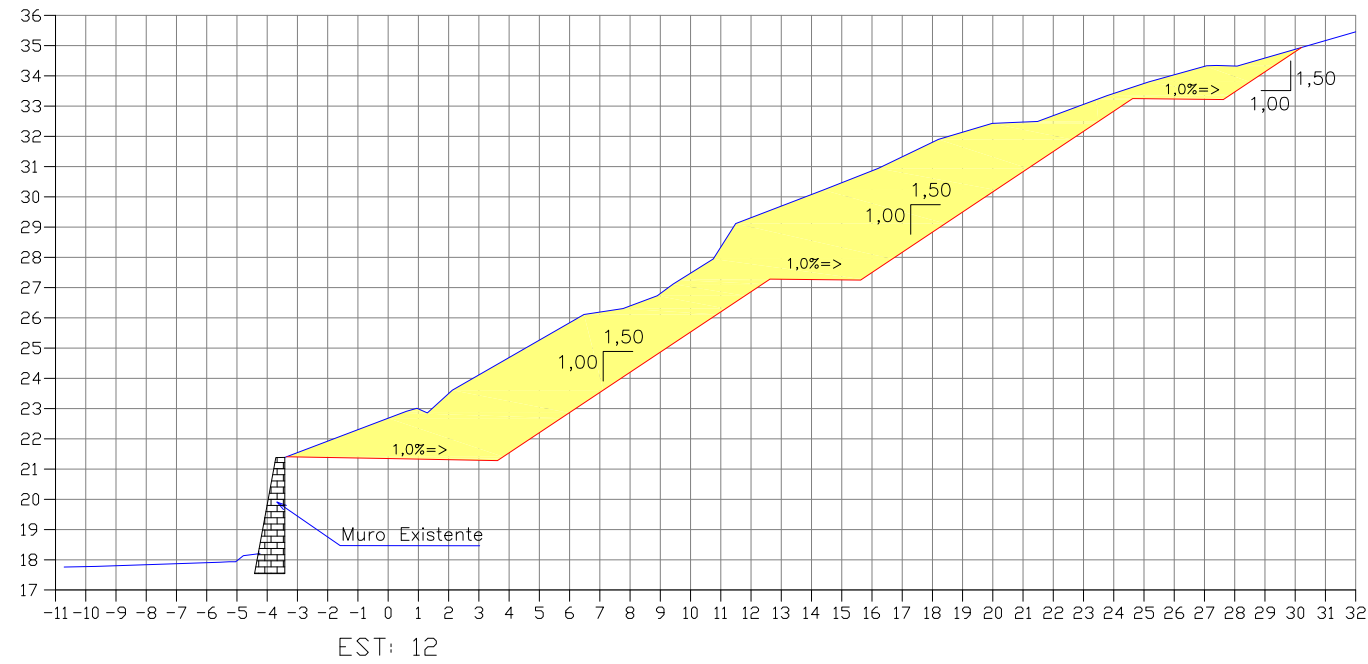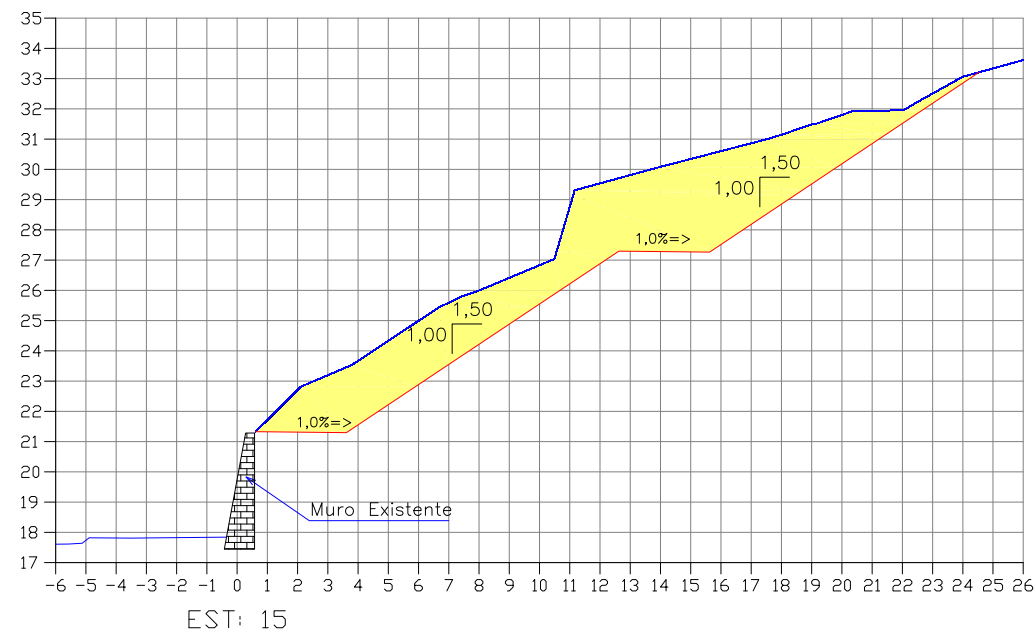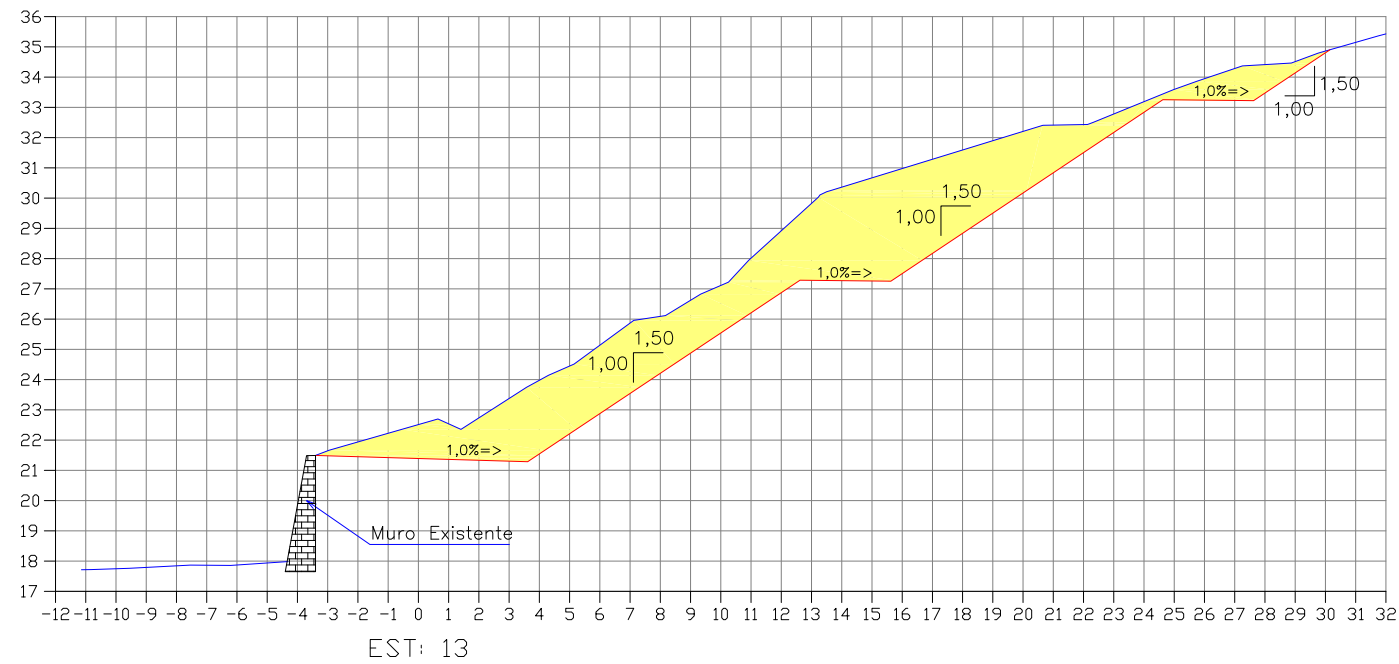

LEGENDA:

GREIDE PRIMITIVO (EXISTENTE)

GREIDE DE TERRAPLENAGEM

ÁREA DE CORTE

ÁREA DE ATERRO

ÁREA DE REATERRO

MURO DE GABIÃO

PROJEÇÃO DE CONTRAFORTE

B	MAR/2012	THIAGO P.	INSERÇÃO DOS PONTOS DE LOCAÇÃO	LARISSA	VANDER
A	MAR/2012	THIAGO P.	APRESENTAÇÃO INICIAL	LARISSA	VANDER
REV.	DATA	ELABORAÇÃO	MODIFICAÇÃO	VERIFICAÇÃO	COORDENAÇÃO
NOTAS:					
01 - Levantamento georreferenciado no sistema de projeção UTM, DATUM SIRGAS2000, meridiano central 51°W.					
02 - Utilizado como referência altimétrica o MR-80 que está implantado ao lado do portão principal do Cemitério dos Imigrantes, localizado na Rua XV de Novembro à 50 metros do semáforo do cruzamento da Rua XV de Novembro com a Rua Blumenau, com altitude de 16,077m, que por sua vez tem a cota transportada do RN-15-N (IBGE) localizado na Biblioteca Pública Municipal de Joinville.					
03 - Os volumes calculados são geométricos (sem empolamento).					
04 - Em todos os taludes e banquetas deverá ser executada proteção vegetal com enlameamento.					
05 - Este desenho contém informações específicas à finalidade que se propõe e não deve ser utilizado para outros fins sem consultar o resp. técnico.					

ELABORAÇÃO:



CONSULTORIA E PROJETOS DE ENGENHARIA
www.azimute.eng.br (47) 3473-6777

CONTRATANTE:

MUNICÍPIO DE JOINVILLE



PROJETO: PROJETO EXECUTIVO PARA RECUPERAÇÃO DE ENCOSTAS
RUA XV DE NOVEMBRO

LOCAL/TRECHO: RUA XV DE NOVEMBRO – BAIRRO AMÉRICA
CEP: 89.201-602 – MUNICÍPIO DE JOINVILLE / SC

CONTEÚDO: PROJETO DE TERRAPLENAGEM
SEÇÕES TRANSVERSAIS

DATA: MARÇO/2012

CODIFICAÇÃO: TRP-08911-05-01-B





EXTENSÃO/ÁREA: -

PRANCHA: 05/09

RESPONSÁVEL (CONTRATANTE):
MUNICÍPIO DE JOINVILLE

RESPONSÁVEL TÉCNICO (AZIMUTE):
ENG. ANTÔNIO CARLOS RAMUSKI
CREA SC: 026.930-7

SEÇÃO TRANSVERSAL
Escala = 1:250

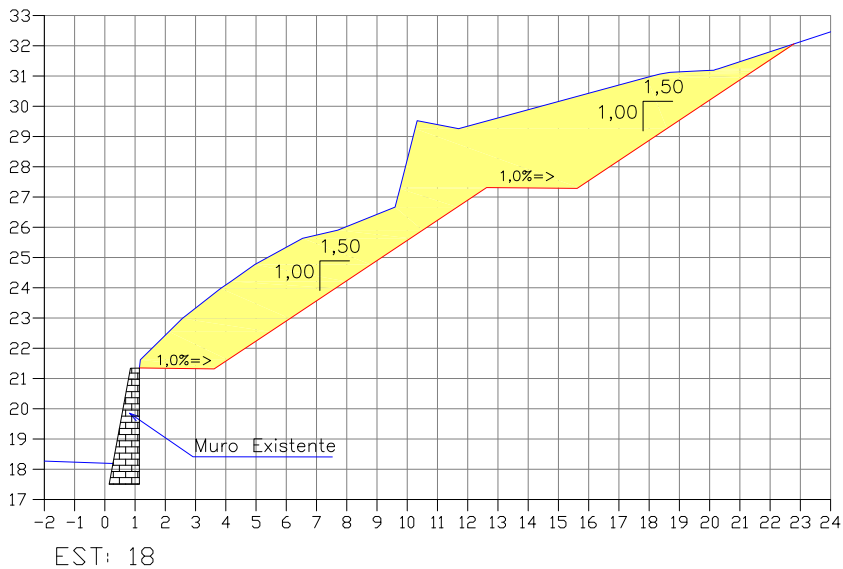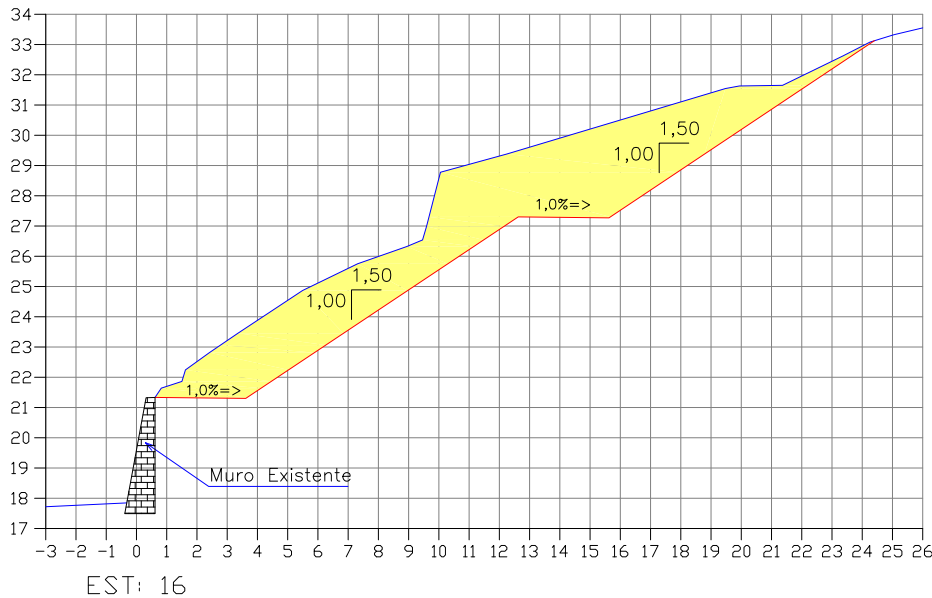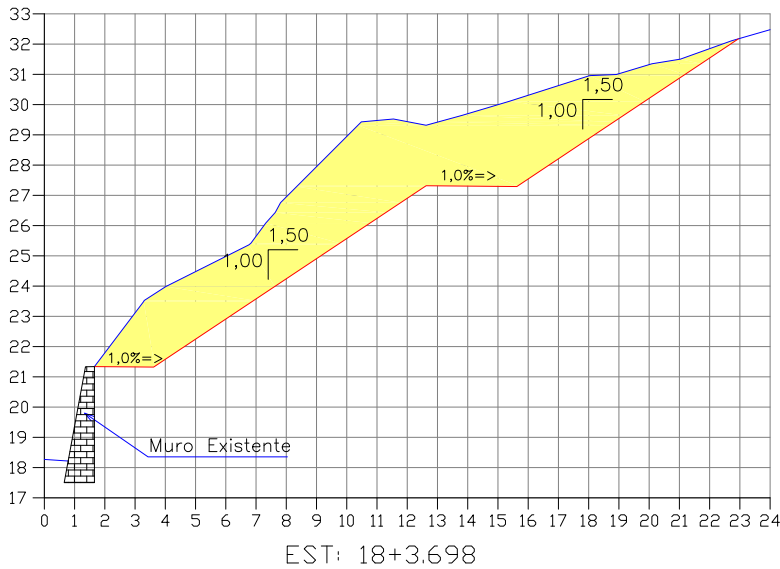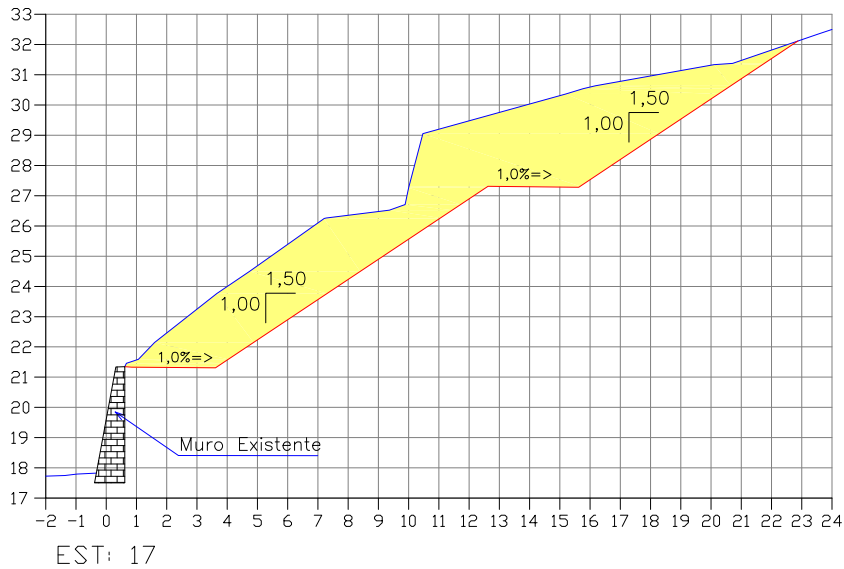

LEGENDA:		GREIDE PRIMITIVO (EXISTENTE)		PROJEÇÃO DE CONTRAFORTE
		GREIDE DE TERRAPLENAGEM		
		ÁREA DE CORTE		
		ÁREA DE ATERRO		
		ÁREA DE REATERRO		
		MURO DE GABIÃO		

B	MAR/2012	THIAGO P.	INSERÇÃO DOS PONTOS DE LOCAÇÃO	LARISSA	VANDER
A	MAR/2012	THIAGO P.	APRESENTAÇÃO INICIAL	LARISSA	VANDER
REV.	DATA	ELABORAÇÃO	MODIFICAÇÃO	VERIFICAÇÃO	COORDENAÇÃO
NOTAS:					
01 - Levantamento georreferenciado no sistema de projeção UTM, DATUM SIRGAS2000, meridiano central 51°W.					
02 - Utilizado como referência altimétrica o MR-80 que está implantado ao lado do portão principal do Cemitério dos Imigrantes, localizado na Rua XV de Novembro à 50 metros do semáforo do cruzamento da Rua XV de Novembro com a Rua Blumenau, com altitude de 16,077m, que por sua vez tem a cota transportada do RN-15-N (IBGE) localizado na Biblioteca Pública Municipal de Joinville.					
03 - Os volumes calculados são geométricos (sem empolamento).					
04 - Em todos os taludes e banquetas deverá ser executada proteção vegetal com enlameamento.					
05 - Este desenho contém informações específicas à finalidade que se propõe e não deve ser utilizado para outros fins sem consultar o resp. técnico.					

ELABORAÇÃO:



CONSULTORIA E PROJETOS DE ENGENHARIA
www.azimute.eng.br (47) 3473-6777

CONTRATANTE:

MUNICÍPIO DE JOINVILLE



GOVERNO DO MUNICÍPIO DE JOINVILLE

PROJETO:

PROJETO EXECUTIVO PARA RECUPERAÇÃO DE ENCOSTAS
RUA XV DE NOVOEMBRO

LOCAL/TRECHO: RUA XV DE NOVOEMBRO – BAIRRO AMÉRICA
CEP: 89.201-602 – MUNICÍPIO DE JOINVILLE / SC

CONTEÚDO:

PROJETO DE TERRAPLENAGEM

SEÇÕES TRANSVERSAIS

CODIFICAÇÃO: TRP-08911-05-01-B

EXTENSÃO/ÁREA: -


PRANCHA: 06/09

RESPONSÁVEL (CONTRATANTE):
MUNICÍPIO DE JOINVILLE


RESPONSÁVEL TÉCNICO (AZIMUTE):
ENG. ANTÔNIO CARLOS RAMUSKI
CREA SC: 026.930-7

SEÇÃO TRANSVERSAL
ESCALA 1/200


SEÇÃO TRANSVERSAL DA ESTACA 8
ESCALA 1/200

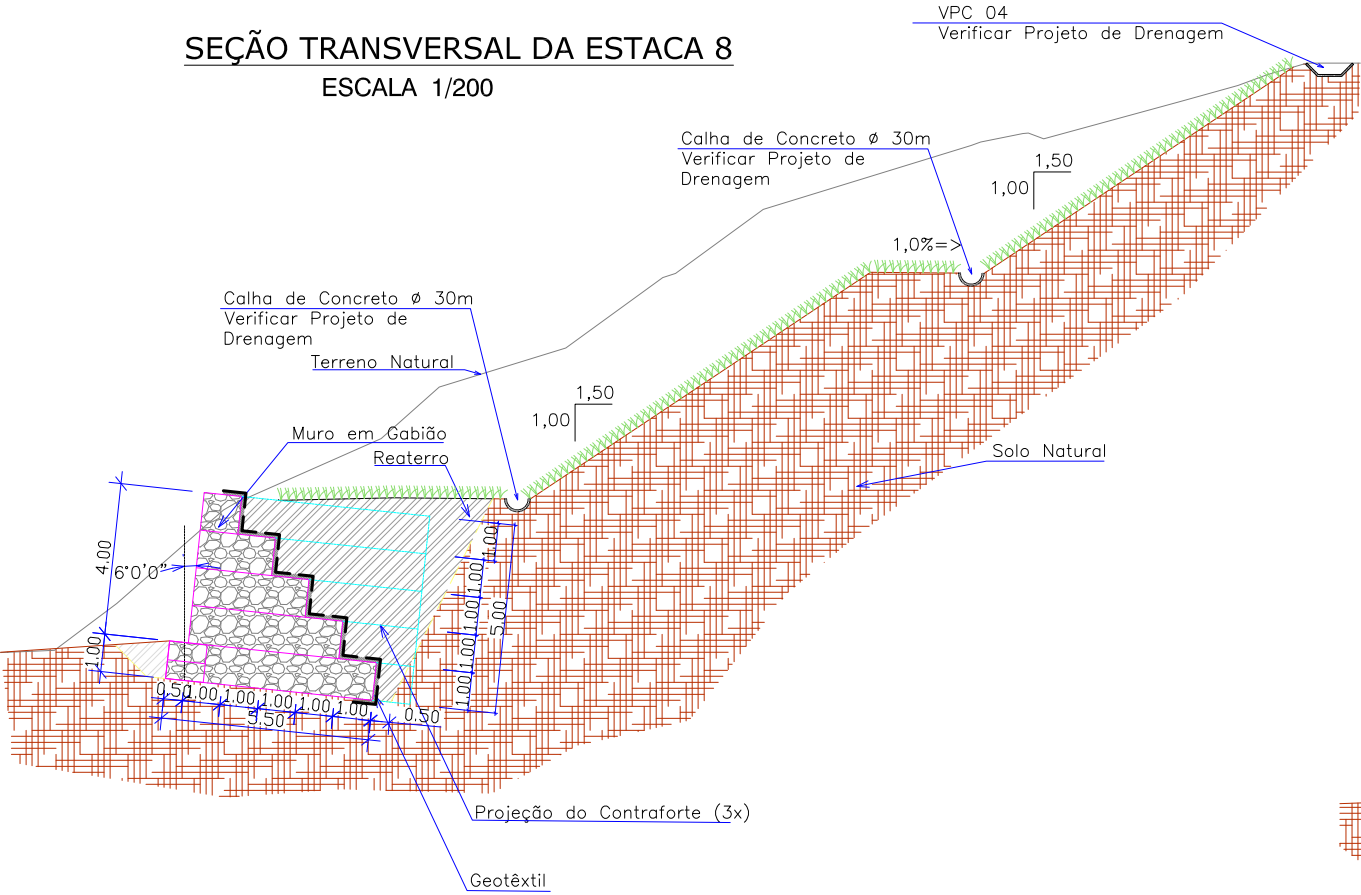

SEÇÃO TRANSVERSAL DA ESTACA 12
ESCALA 1/200

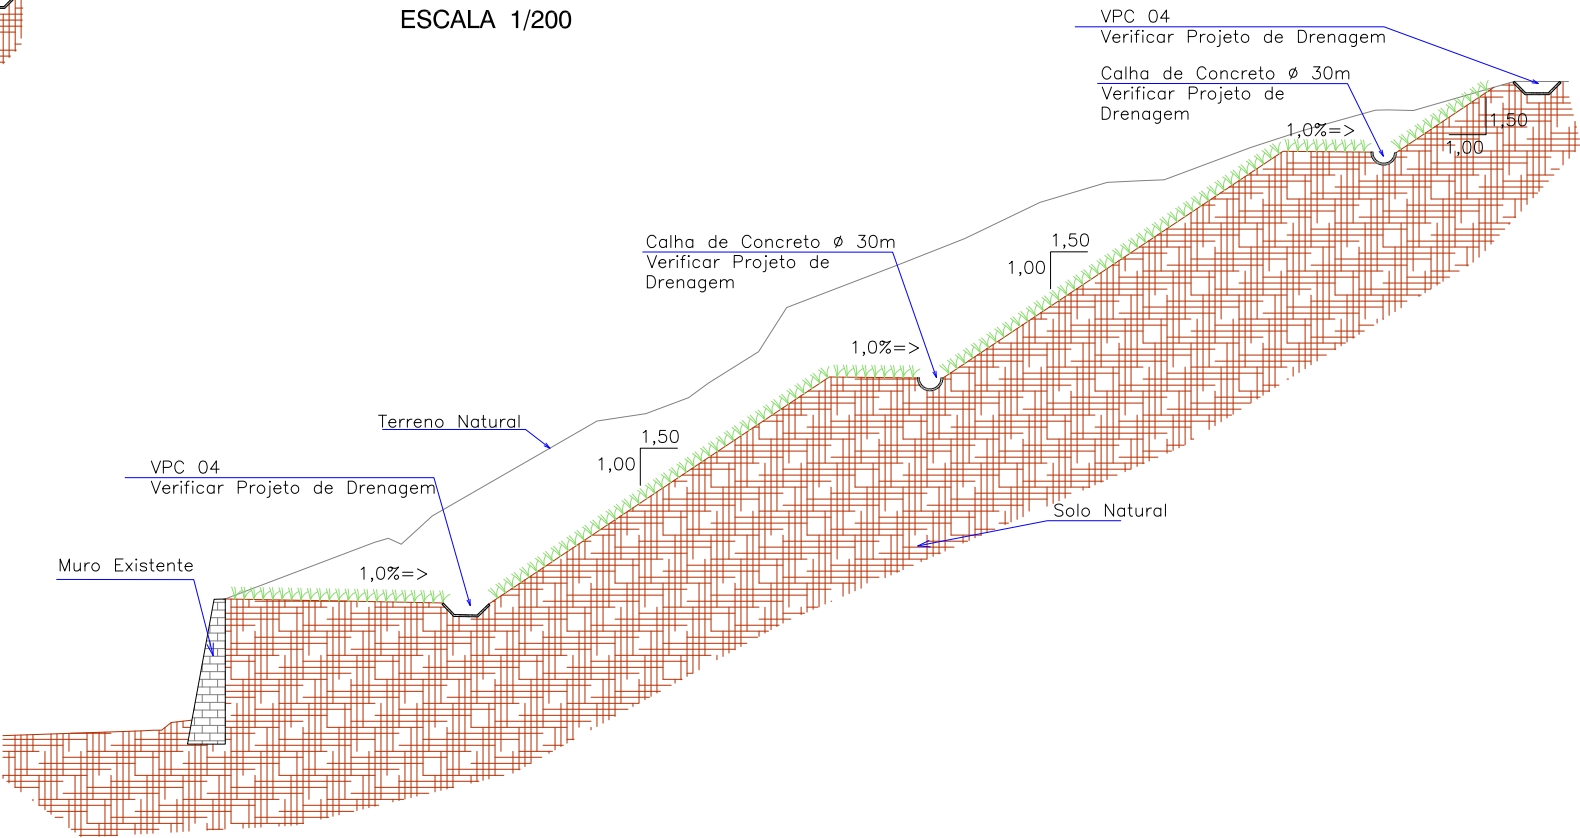


SEÇÃO TRANSVERSAL DA ESTACA 16
ESCALA 1/200

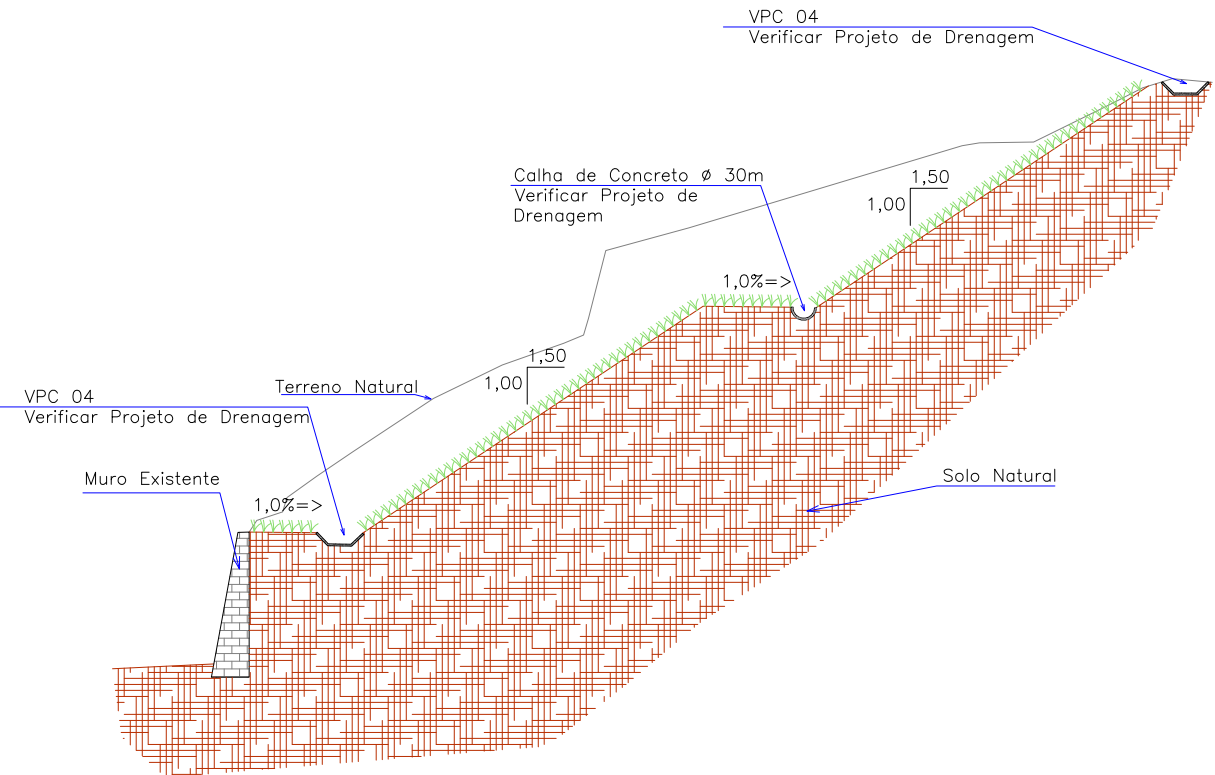

						ELABORAÇÃO:		CONTRATANTE:			
B	MAR/2012	THIAGO P.	INSERÇÃO DOS PONTOS DE LOCAÇÃO	LARISSA	VANDER	 CONSULTORIA E PROJETOS DE ENGENHARIA www.azimute.eng.br (47) 3473-6777		MUNICÍPIO DE JOINVILLE			
A	MAR/2012	THIAGO P.	APRESENTAÇÃO INICIAL	LARISSA	VANDER						
REV.	DATA	ELABORAÇÃO	MODIFICAÇÃO	VERIFICAÇÃO	COORDENAÇÃO						
NOTAS:						PROJETO:					
01 – Levantamento georreferenciado no sistema de projeção UTM, DATUM SIRGAS2000, meridiano central 51°W.						PROJETO EXECUTIVO PARA RECUPERAÇÃO DE ENCOSTAS RUA XV DE NOVENBRO					
02 – Utilizado como referência altimétrica o MR–80 que está implantado ao lado do portão principal do Cemitério dos Imigrantes, localizado na Rua XV de Novembro à 50 metros do semáforo do cruzamento da Rua XV de Novembro com a Rua Blumenau, com altitude de 16,077m, que por sua vez tem a cota transportada do RN–15–N (IBGE) localizado na Biblioteca Pública Municipal de Joinville.						LOCAL/TRECHO: RUA XV DE NOVENBRO – BAIRRO AMÉRICA CEP: 89.201–602 – MUNICÍPIO DE JOINVILLE / SC					
03 – Os volumes calculados são geométricos (sem empolamento).						CONTEÚDO:				DATA: MARÇO/2012	
04 – Em todos os taludes e banquetas deverá ser executada proteção vegetal com enlameamento.						DETALHES DAS SEÇÕES TRANSVERSAIS				ESCALA: INDICADA	
05 – Este desenho contém informações específicas à finalidade que se propõe e não deve ser utilizado para outros fins sem consultar o resp. técnico.						CODIFICAÇÃO: TRP-08911-05-01-B		EXTENSÃO/ÁREA: 2.791,10m²		PRANCHA: 07/09	
						RESPONSÁVEL (CONTRATANTE): MUNICÍPIO DE JOINVILLE		RESPONSÁVEL TÉCNICO (AZIMUTE): ENG. ANTÔNIO CARLOS RAMUSKI CREA SC: 026.930-7			

PLANTA BAIXA
Escala = 1:500

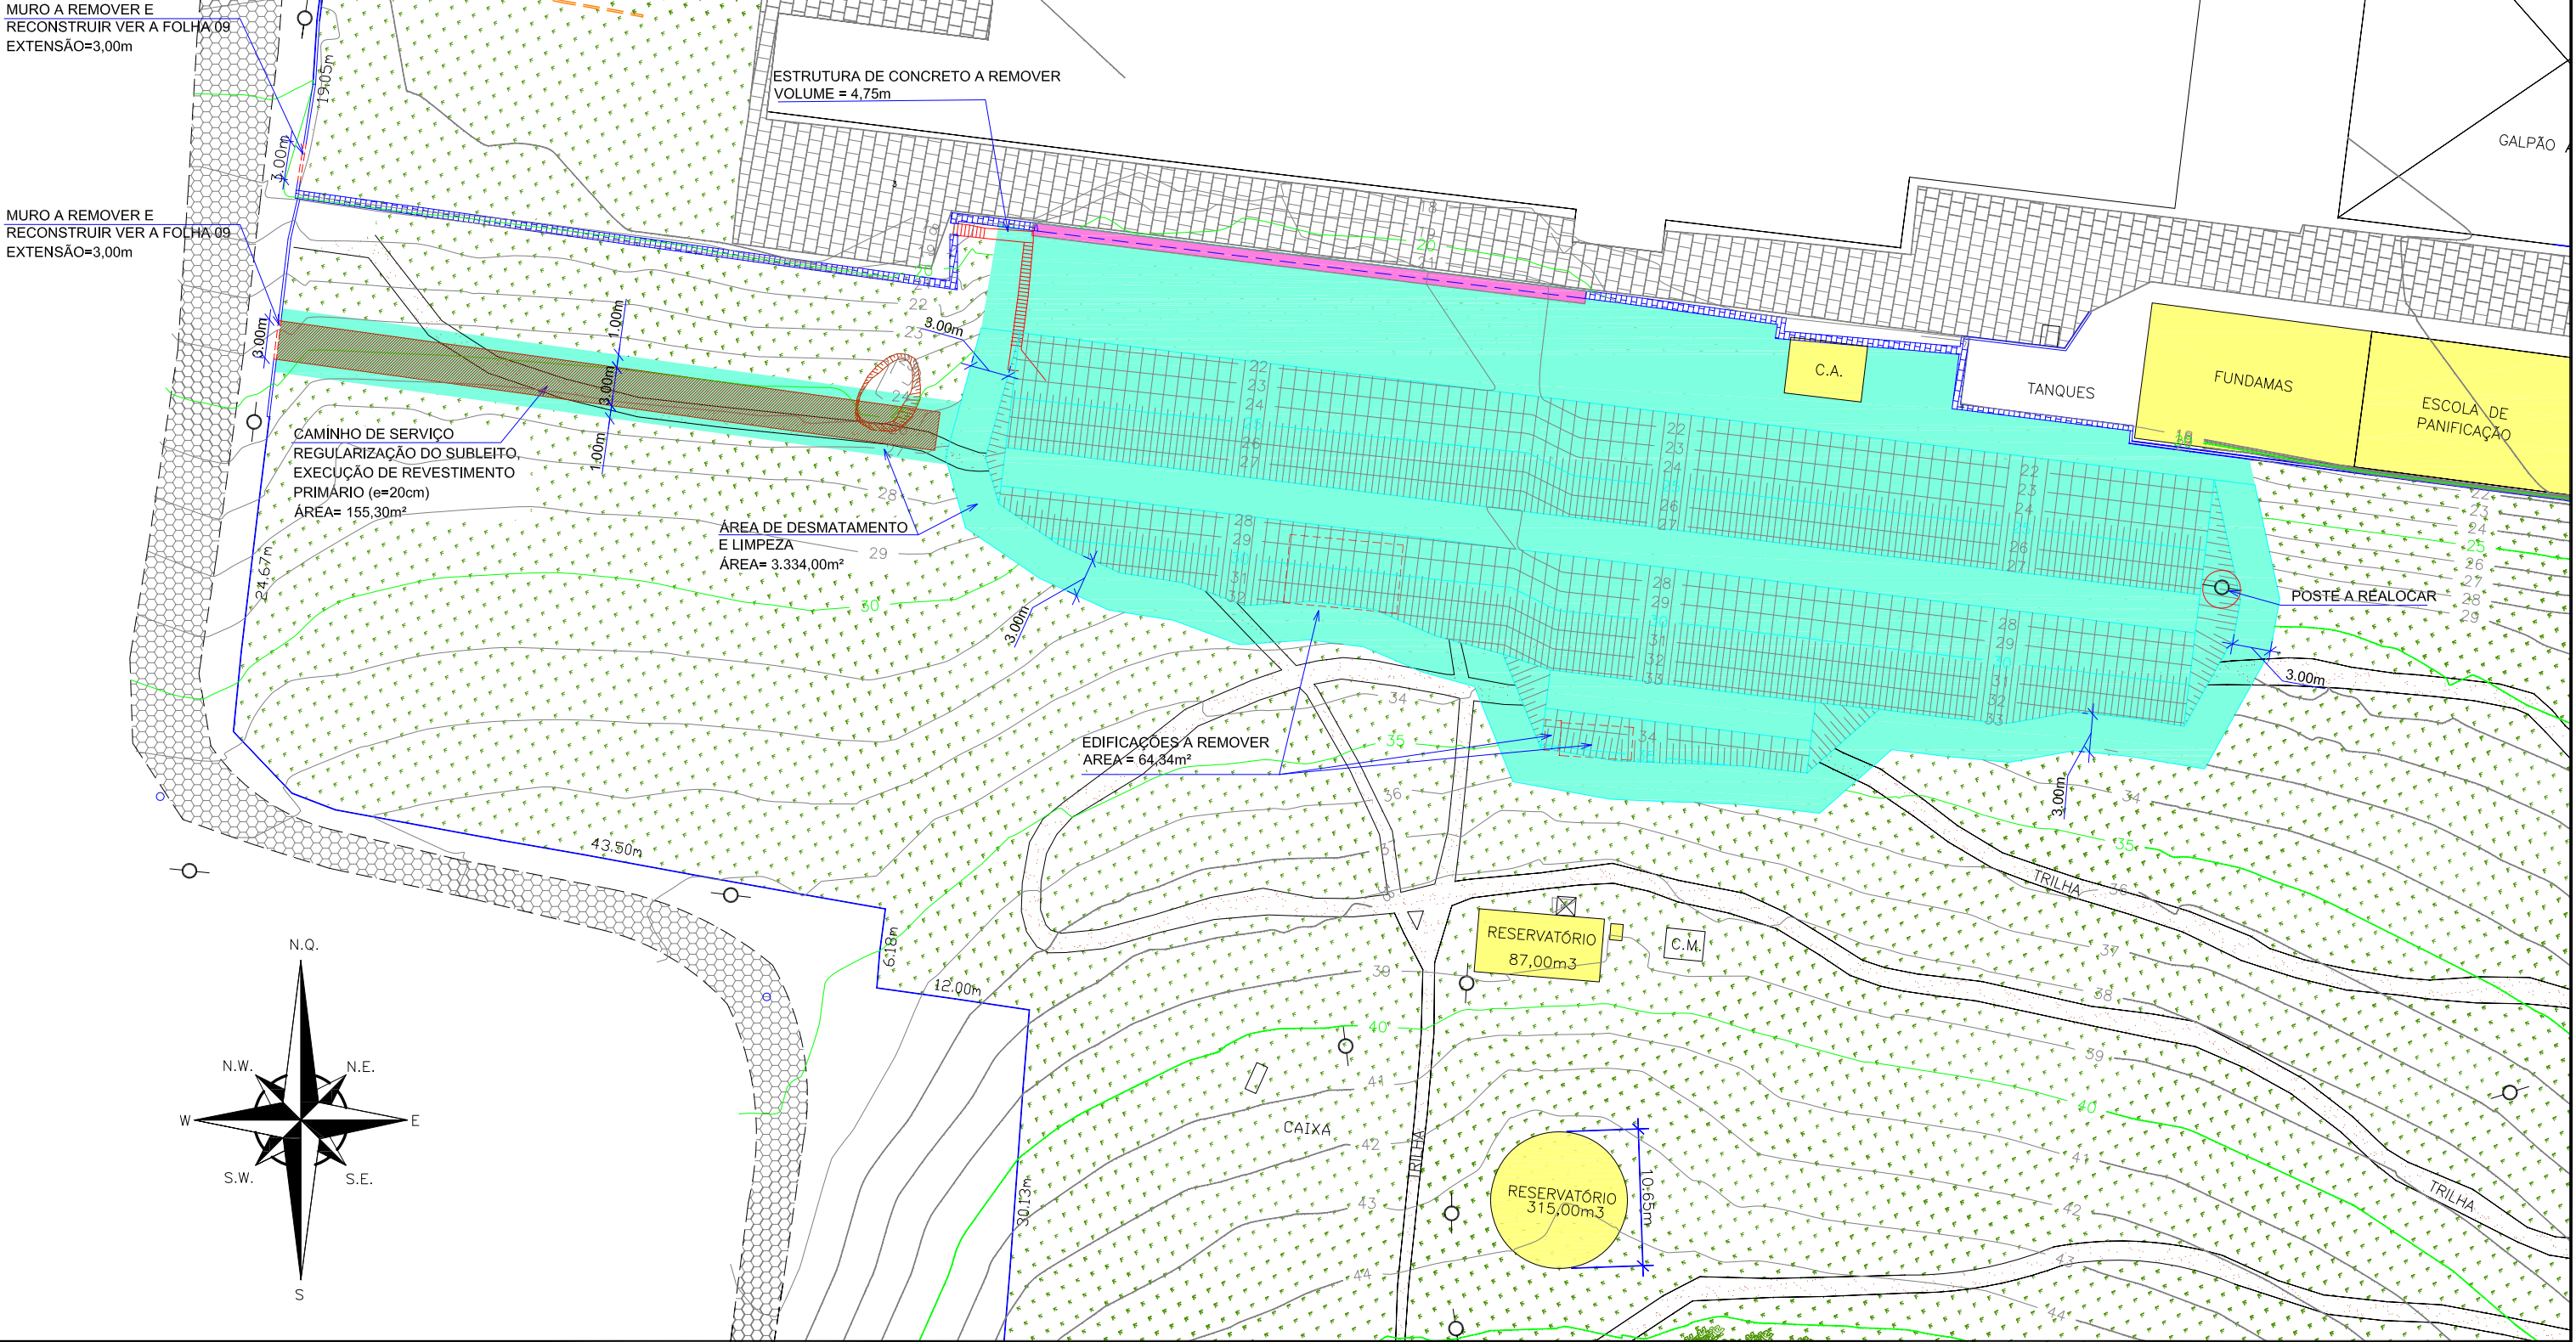


LEGENDA:			
	MURO DE ALVENARIA		MURO DE CONTENÇÃO TIPO GABIÃO h=5,00m
	MURO A DEMOLIR E RECONSTRUIR		SAIBRO (CHÃO BATIDO)
	DIVISA		PARALELEPÍPEDO
	RUA EXISTENTE		MATO
	CASA DE ALVENARIA		LAJOTA SEXTAVADA
	EDIFICAÇÃO A REMOVER		CURVAS DE NÍVEL-EXISTENTE
	MURO A REMOVER E RECONSTRUIR		TALUDE PROJETADO
			POSTE DE CONCRETO
			POSTE A RELOCAR
			BOCA DE LOBO EXISTENTE
			ÁREA DE DESMATAMENTO E LIMPEZA
			CAMINHO DE SERVIÇO



B	MAR/2012	THIAGO P.	INSERÇÃO DOS PONTOS DE LOCAÇÃO	LARISSA	VANDER
A	MAR/2012	THIAGO P.	APRESENTAÇÃO INICIAL	LARISSA	VANDER
REV.	DATA	ELABORAÇÃO	MODIFICAÇÃO	VERIFICAÇÃO	COORDENAÇÃO
NOTAS:					
01 - Levantamento georreferenciado no sistema de projeção UTM, DATUM SIRGAS2000, meridiano central 51°W.					
02 - Utilizado como referência altimétrica o MR-80 que está implantado ao lado do portão principal do Cemitério dos Imigrantes, localizado na Rua XV de Novembro à 50 metros do semáforo do cruzamento da Rua XV de Novembro com a Rua Blumenau, com altitude de 16,077m, que por sua vez tem a cota transportada do RN-15-N (IBGE) localizado na Biblioteca Pública Municipal de Joinville.					
03 - Os volumes calculados são geométricos (sem empolamento).					
04 - Em todos os taludes e banquetas deverá ser executada proteção vegetal com enlameamento.					
05 - Este desenho contém informações específicas à finalidade que se propõe e não deve ser utilizado para outros fins sem consultar o resp. técnico.					



ELABORAÇÃO:		CONTRATANTE:	
 CONSULTORIA E PROJETOS DE ENGENHARIA www.azimute.eng.br (47) 3473-6777		 MUNICÍPIO DE JOINVILLE	
PROJETO: PROJETO EXECUTIVO PARA RECUPERAÇÃO DE ENCOSTAS RUA XV DE NOVEMBRO			
LOCAL/TRECHO: RUA XV DE NOVEMBRO – BAIRRO AMÉRICA CEP: 89.201-602 – MUNICÍPIO DE JOINVILLE / SC			
CONTEÚDO: PROJETO DE TERRAPLENAGEM			
PLANTA DE INTERFERÊNCIAS			
CODIFICAÇÃO: TRP-08911-05-01-B			
EXTENSÃO/ÁREA: -		PRANCHA: 08/09	
RESPONSÁVEL (CONTRATANTE): MUNICÍPIO DE JOINVILLE		RESPONSÁVEL TÉCNICO (AZIMUTE): ENG. ANTÔNIO CARLOS RAMUSKI CREA SC: 026.936-7	

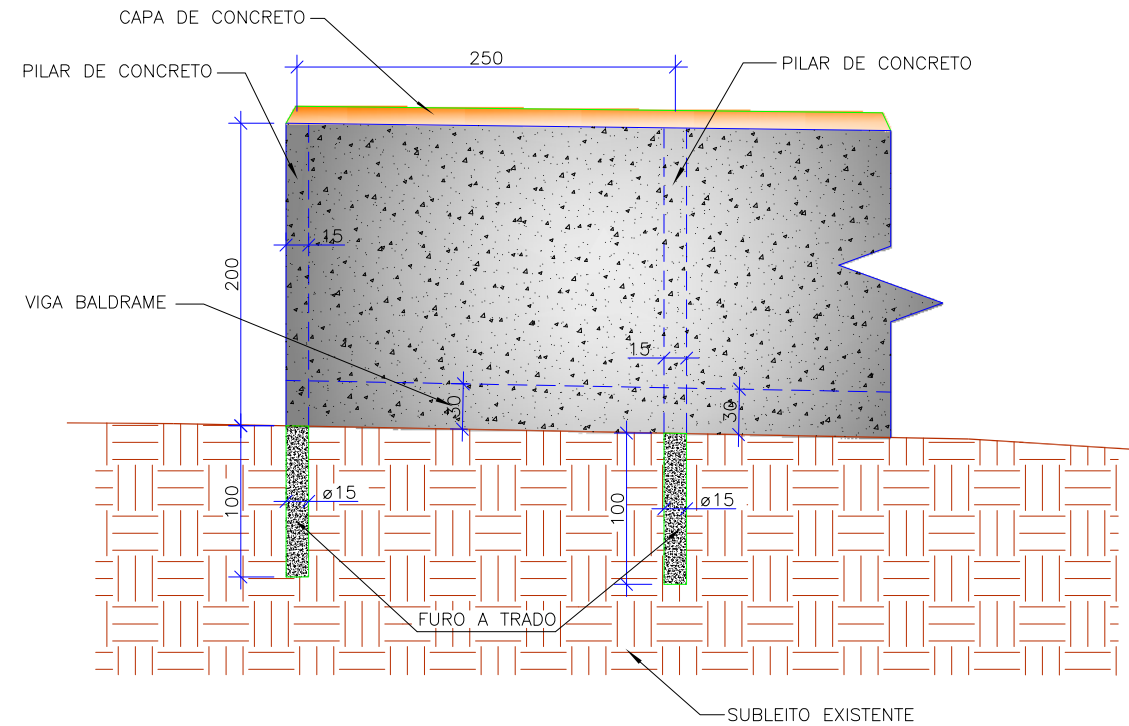ESCALA 1/50

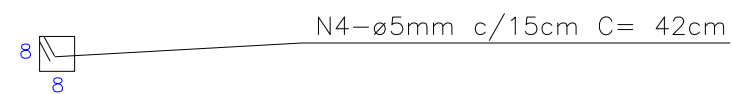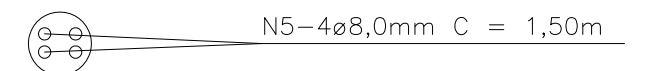


SEÇÃO ESTACA
ESCALA 1/20



					ELABORAÇÃO: 		CONTRATANTE: 	
					MUNICÍPIO DE JOINVILLE			
B	MAR/2012	THIAGO P.	INSERÇÃO DOS PONTOS DE LOCAÇÃO	LARISSA	VANDER			
A	MAR/2012	THIAGO P.	APRESENTAÇÃO INICIAL	LARISSA	VANDER			
REV.	DATA	ELABORAÇÃO	MODIFICAÇÃO	VERIFICAÇÃO	COORDENAÇÃO			
NOTAS: 01 – LEVANTAMENTO TOPOGRAFICO PLANIALTIMÉTRICO GEORREFERENCIADO AO DATUM SIRGAS2000 PROJEÇÃO UTM–SUL MC 51°W. 02 – COTA REFERENCIADA NO MARCO MR–21 DA REDE ALTIMÉTRICA DA PREFEITURA MUNICIPAL DE JOINVILLE. 03 – ESTE DESENHO CONTÉM INFORMAÇÕES ESPECÍFICAS À FINALIDADE QUE SE PROPÕE E NÃO DEVE SER UTILIZADO PARA OUTROS FINS SEM CONSULTAR O RESP. TÉCNICO.								
LOCAL/TRECHO: RUA XV DE NOVEMBRO – BAIRRO AMÉRICA CEP: 89.201–602 – MUNICÍPIO DE JOINVILLE / SC						DATA: MARÇO/2012		
CONTEÚDO: PROJETO DE TERRAPLENAGEM						ESCALA: INDICADA		
DETALHE DO MURO DE ALVENARIA								
CODIFICAÇÃO: TRP-08911-05-01-B						EXTENSÃO/ÁREA: -		PRANCHA: 09/09
RESPONSÁVEL (CONTRATANTE): MUNICÍPIO DE JOINVILLE						RESPONSÁVEL TÉCNICO (AZIMUTE): ENG. ANTÔNIO CARLOS RAMUSKI CREA SC: 026.930-7		

6.2 - Projeto de Drenagem Pluvial

PLANTA BAIXA
Escala = 1:500

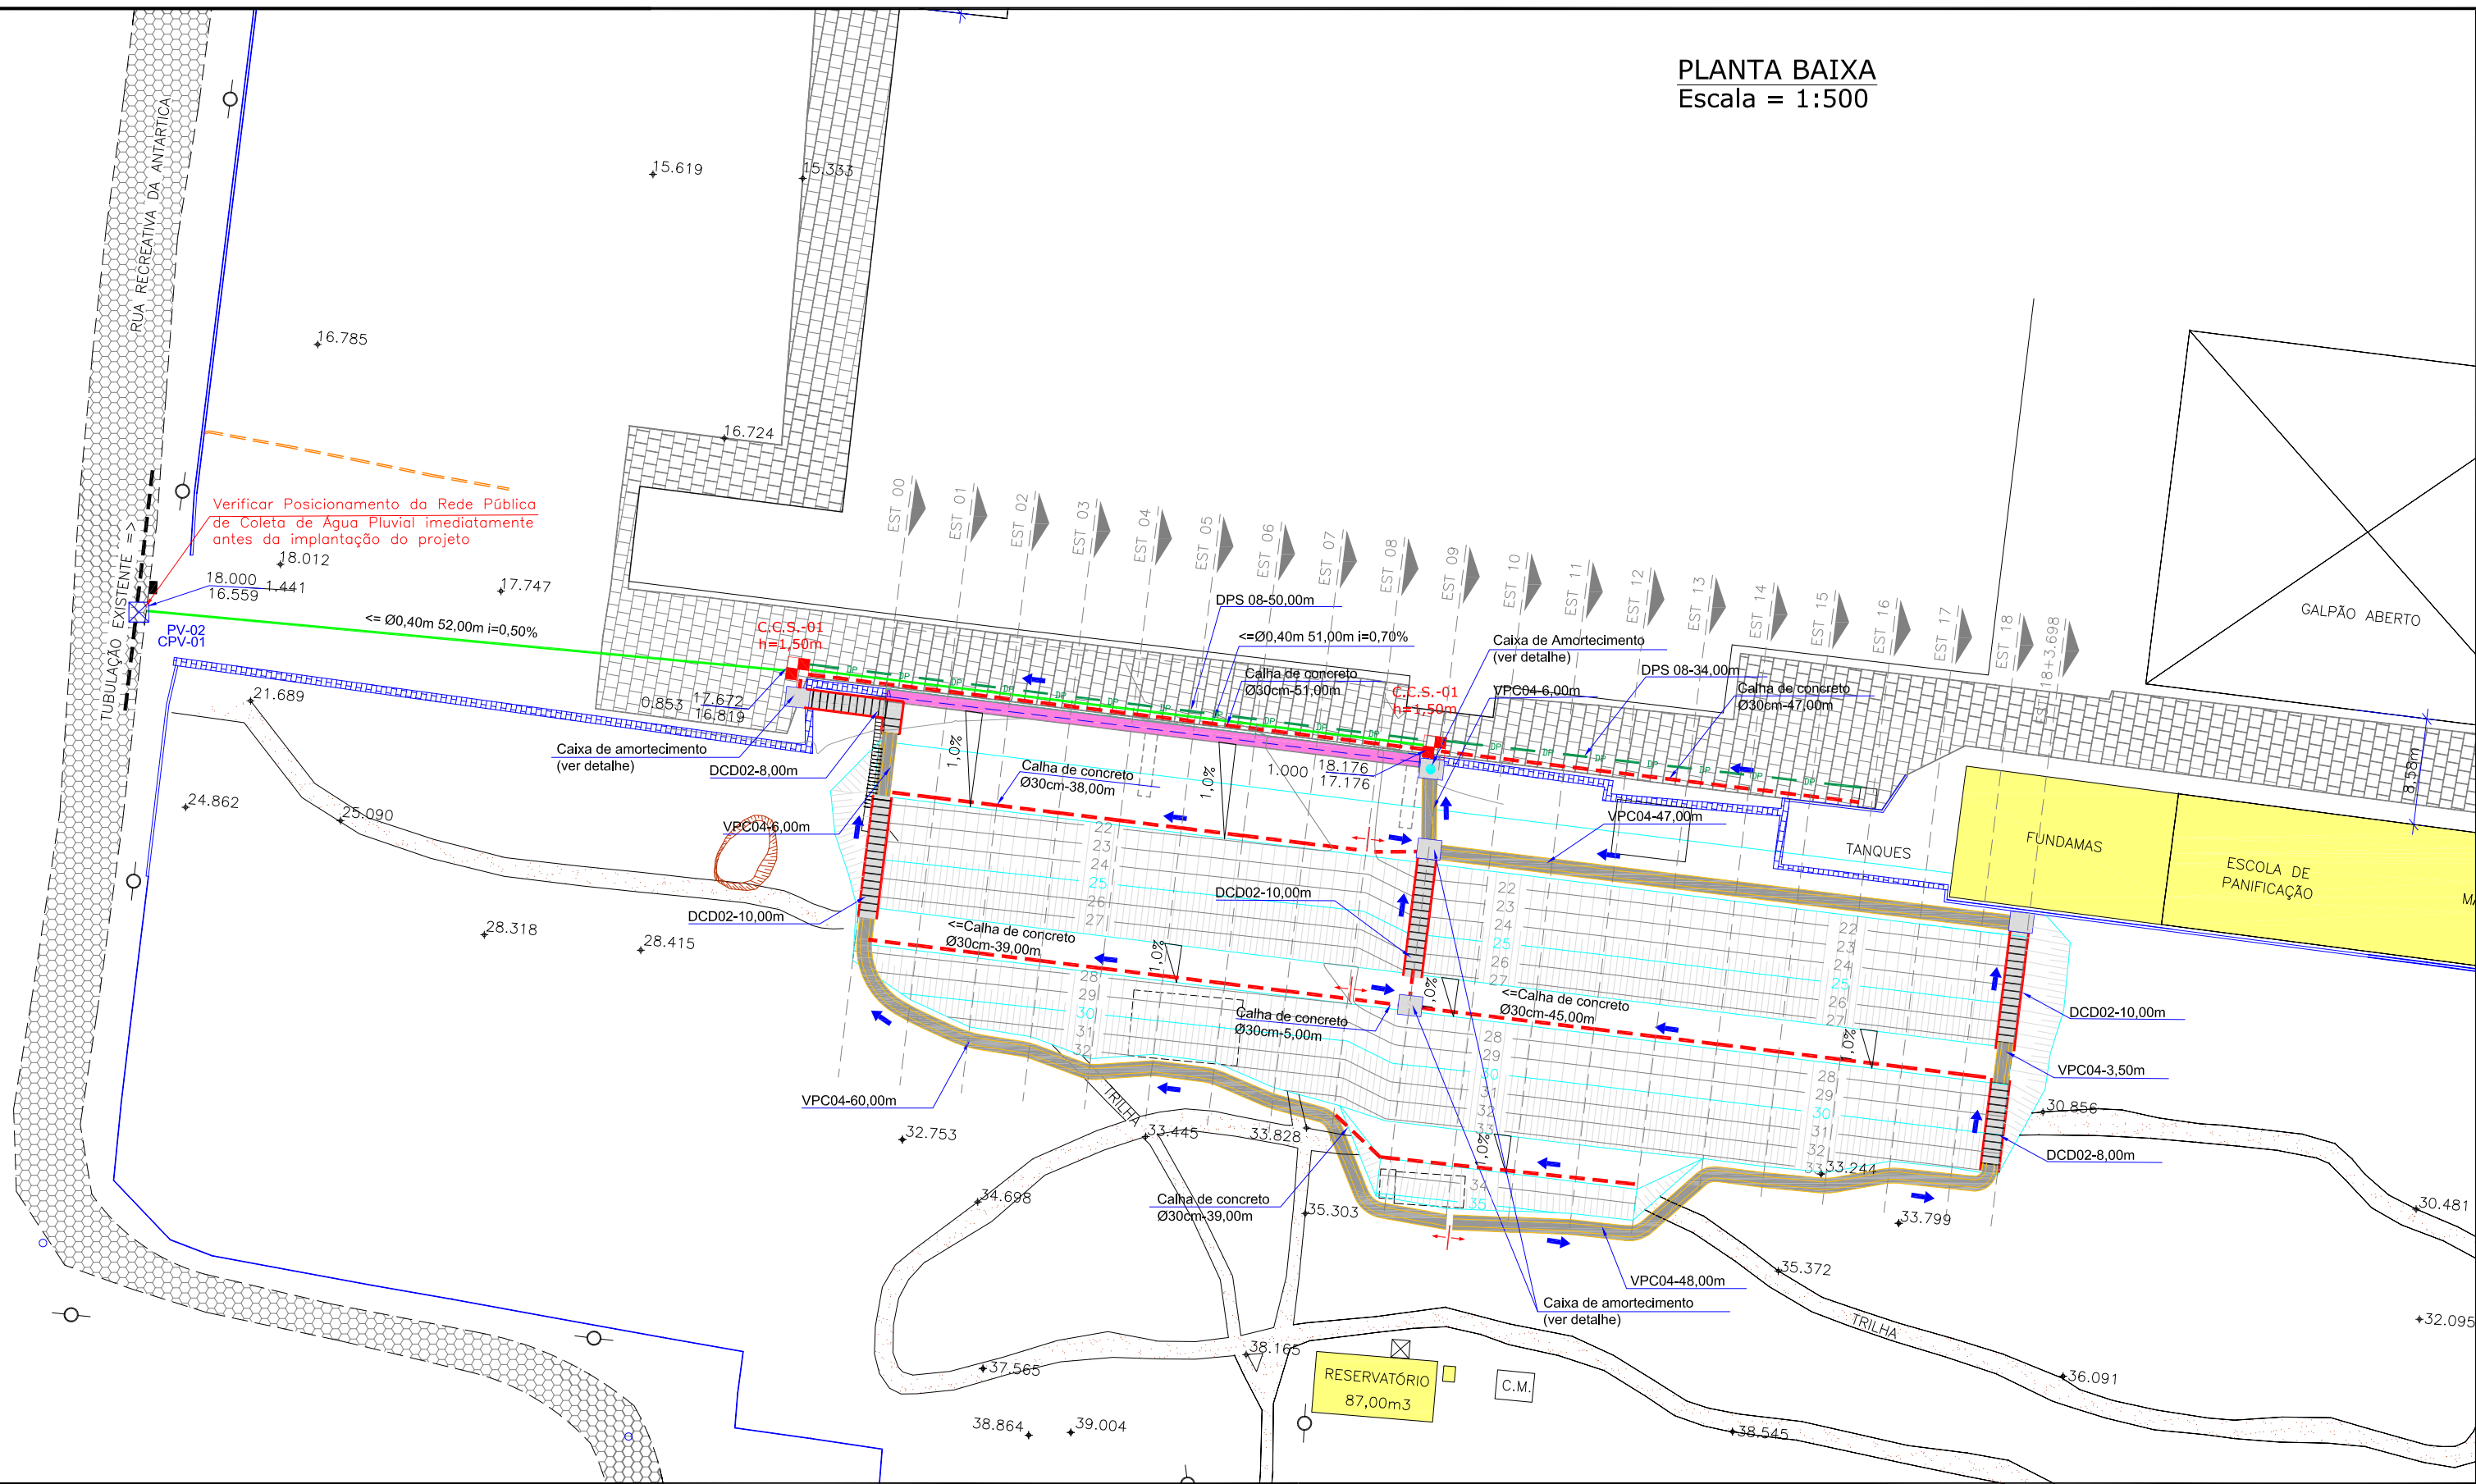

LEGENDA:

	MURO DE ALVENARIA		CURVAS DE NÍVEL-PROJETO		MURO DE CONTENÇÃO TIPO GABIÃO
	DIVISA		POSTE DE CONCRETO		SAIBRO (CHÃO BATIDO)
	RUA EXISTENTE		BOCA DE LOBO EXISTENTE		PARALELEPÍPEDO
	MEIO FIO EXISTENTE				LAJOTA SEXTAVADA
	EDIFICAÇÃO DE ALVENARIA		CALHA CIRCULAR DE CONCRETO Ø30cm		PV-POÇO DE VISITA (PROJ.)
	TALUDE EXISTENTE		DRENO LONG. PROFUNDO P/ CORTE EM SOLO (PROJ.)		CPV-CHAMINÉ DO POÇO DE VISITA (PROJ.)
	TALUDE PROJETADO		CAIXA COLETORES DE SARJETA PROJETADA		VALA DE PROTEÇÃO - VPC (PROJ.)
	TUBULAÇÃO EXISTENTE		TUBULAÇÃO PROJETADA		DESCIDA DE CORTE EM DEGRAUS- DCD (PROJ.)
					CAIXA DE AMORTECIMENTO (PROJ.)

A	MAR/2012	LUIZ F.F.	APRESENTAÇÃO INICIAL	VANDER	VANDER
REV.	DATA	ELABORAÇÃO	MODIFICAÇÃO	VERIFICAÇÃO	COORDENAÇÃO
NOTAS:					
01 - Levantamento georreferenciado no sistema de projeção UTM, DATUM SIRGAS2000, meridiano central 51°W;					
02 - Utilizado como referência altimétrica o MR-80 que está implantado ao lado do portão principal do Cemitério dos Imigrantes, localizado na Rua XV de Novembro à 50 metros do semáforo do cruzamento da Rua XV de Novembro com a Rua Blumenau, com altitude de 16,077m, que por sua vez tem a cota transportada do RN-15-N (IBGE) localizado na Biblioteca Pública Municipal de Joinville;					
03 - Este desenho contém informações específicas para a finalidade a que se propõe e não deve ser utilizado para outros fins sem consultar o Responsável Técnico.					

ELABORAÇÃO:

AZIMUTE

CONSULTORIA E PROJETOS DE ENGENHARIA

www.azimute.eng.br (47) 3473-6777

CONTRATANTE:

MUNICÍPIO DE JOINVILLE

PROJETO:

PROJETO EXECUTIVO PARA RECUPERAÇÃO DE ENCOSTAS RUA XV DE NOVEMBRO

LOCAL/TRECHO: RUA XV DE NOVEMBRO - BAIRRO AMÉRICA

CEP: 89.201-602 - MUNICÍPIO DE JOINVILLE / SC

CONTEÚDO:

PROJETO DE DRENAGEM PLUVIAL

PLANTA BAIXA

CODIFICAÇÃO: DRE-08911-05-01-A

EXTENSÃO/ÁREA:

PRANCHA: 01/07

RESPONSÁVEL (CONTRATANTE):

MUNICÍPIO DE JOINVILLE

RESPONSÁVEL TÉCNICO (AZIMUTE):


ENG. ANTÔNIO CARLOS RAMUSKI

CREA SC: 026.930-7

DATA: MARÇO/2012


ESCALA: 1:500

SEÇÃO TRANSVERSAL - Estaca de Referência 03
Escala = 1:100

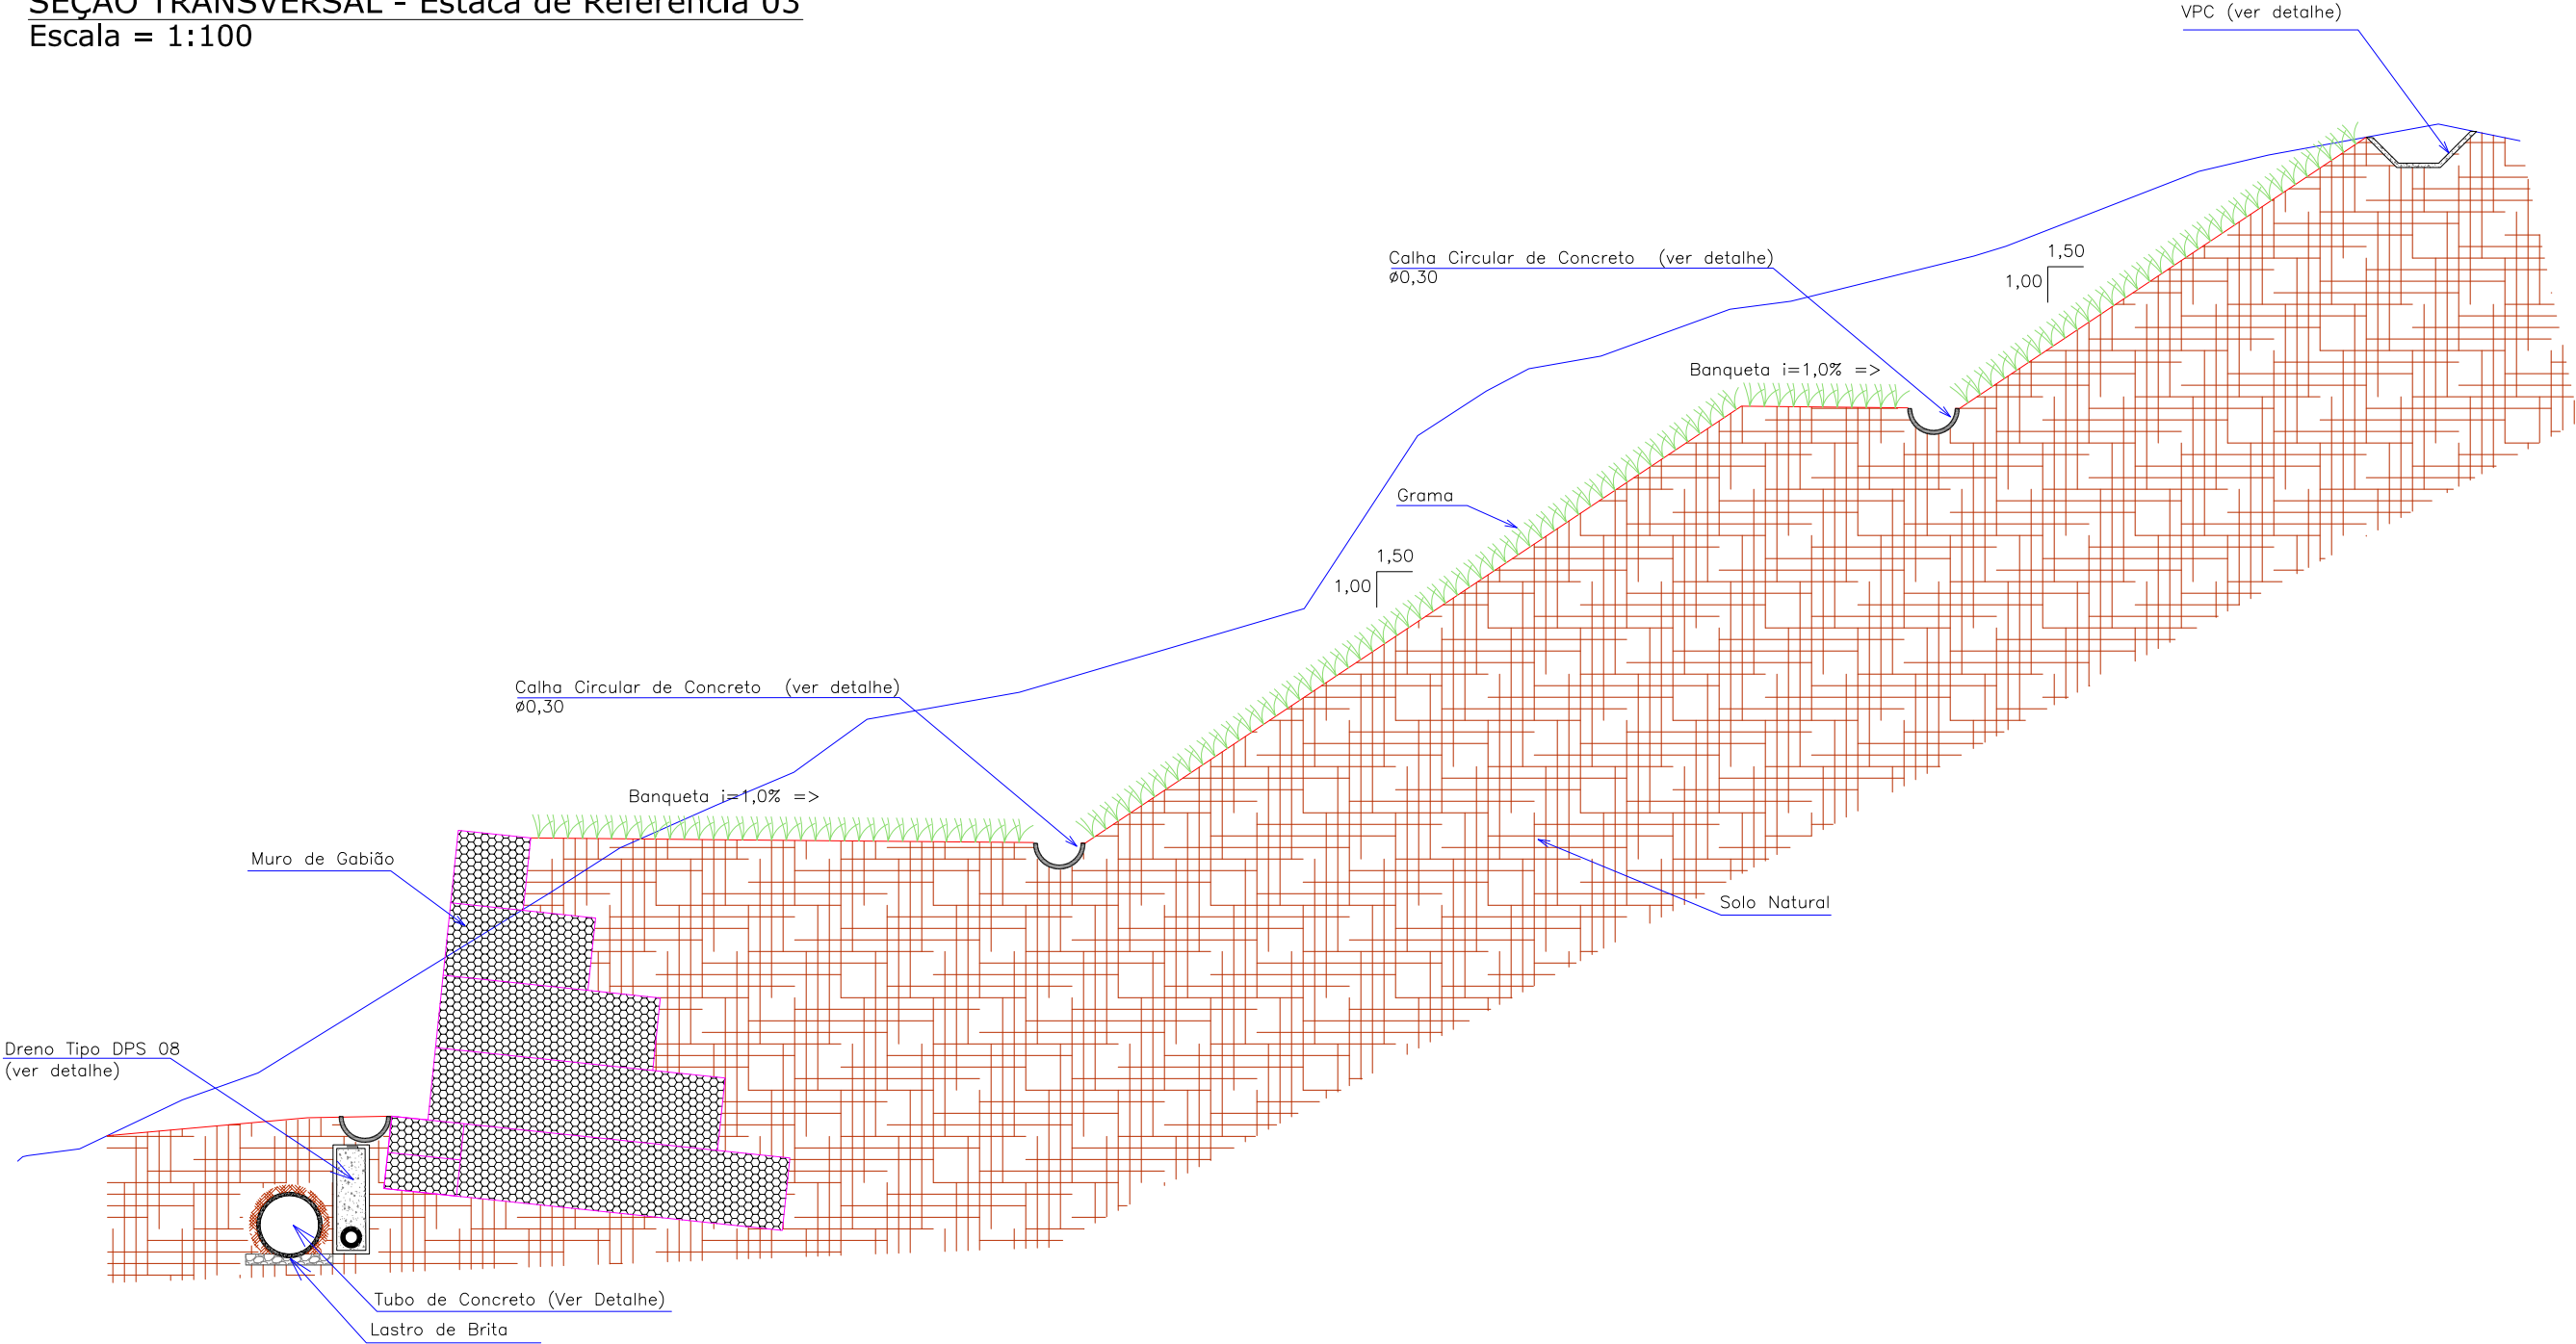

ELABORAÇÃO:						CONTRATANTE:			
						MUNICÍPIO DE JOINVILLE			
A		MAR/2012	LUIZ F.F.	APRESENTAÇÃO INICIAL	VANDER	VANDER			
REV.	DATA	ELABORAÇÃO	MODIFICAÇÃO	VERIFICAÇÃO	COORDENAÇÃO				
NOTAS:						PROJETO:			
01 – Este desenho contém informações específicas para a finalidade a que se propõe e não deve ser utilizado para outros fins sem consultar o Responsável Técnico.						PROJETO EXECUTIVO PARA RECUPERAÇÃO DE ENCOSTAS			
02 – Dimensões em centímetros.						RUA XV DE NOVEMBRO			
						LOCAL/TRECHO: RUA XV DE NOVEMBRO – BAIRRO AMÉRICA			
						CEP: 89.201-602 – MUNICÍPIO DE JOINVILLE / SC			
						CONTEÚDO:		DATA: MARÇO/2012	
						PROJETO DE DRENAGEM PLUVIAL			
						SEÇÃO TRANSVERSAL		ESCALA: INDICADA	
						CODIFICAÇÃO: DRE-08911-05-01-A		PRANCHA: 02/07	
						RESPONSÁVEL (CONTRATANTE): MUNICÍPIO DE JOINVILLE		RESPONSÁVEL TÉCNICO (AZIMUTE): ENG. ANTÔNIO CARLOS RAMUSKI CREA SC: 026.930-7	


SEÇÃO TRANSVERSAL - Estaca de Referência 09
Escala = 1:100

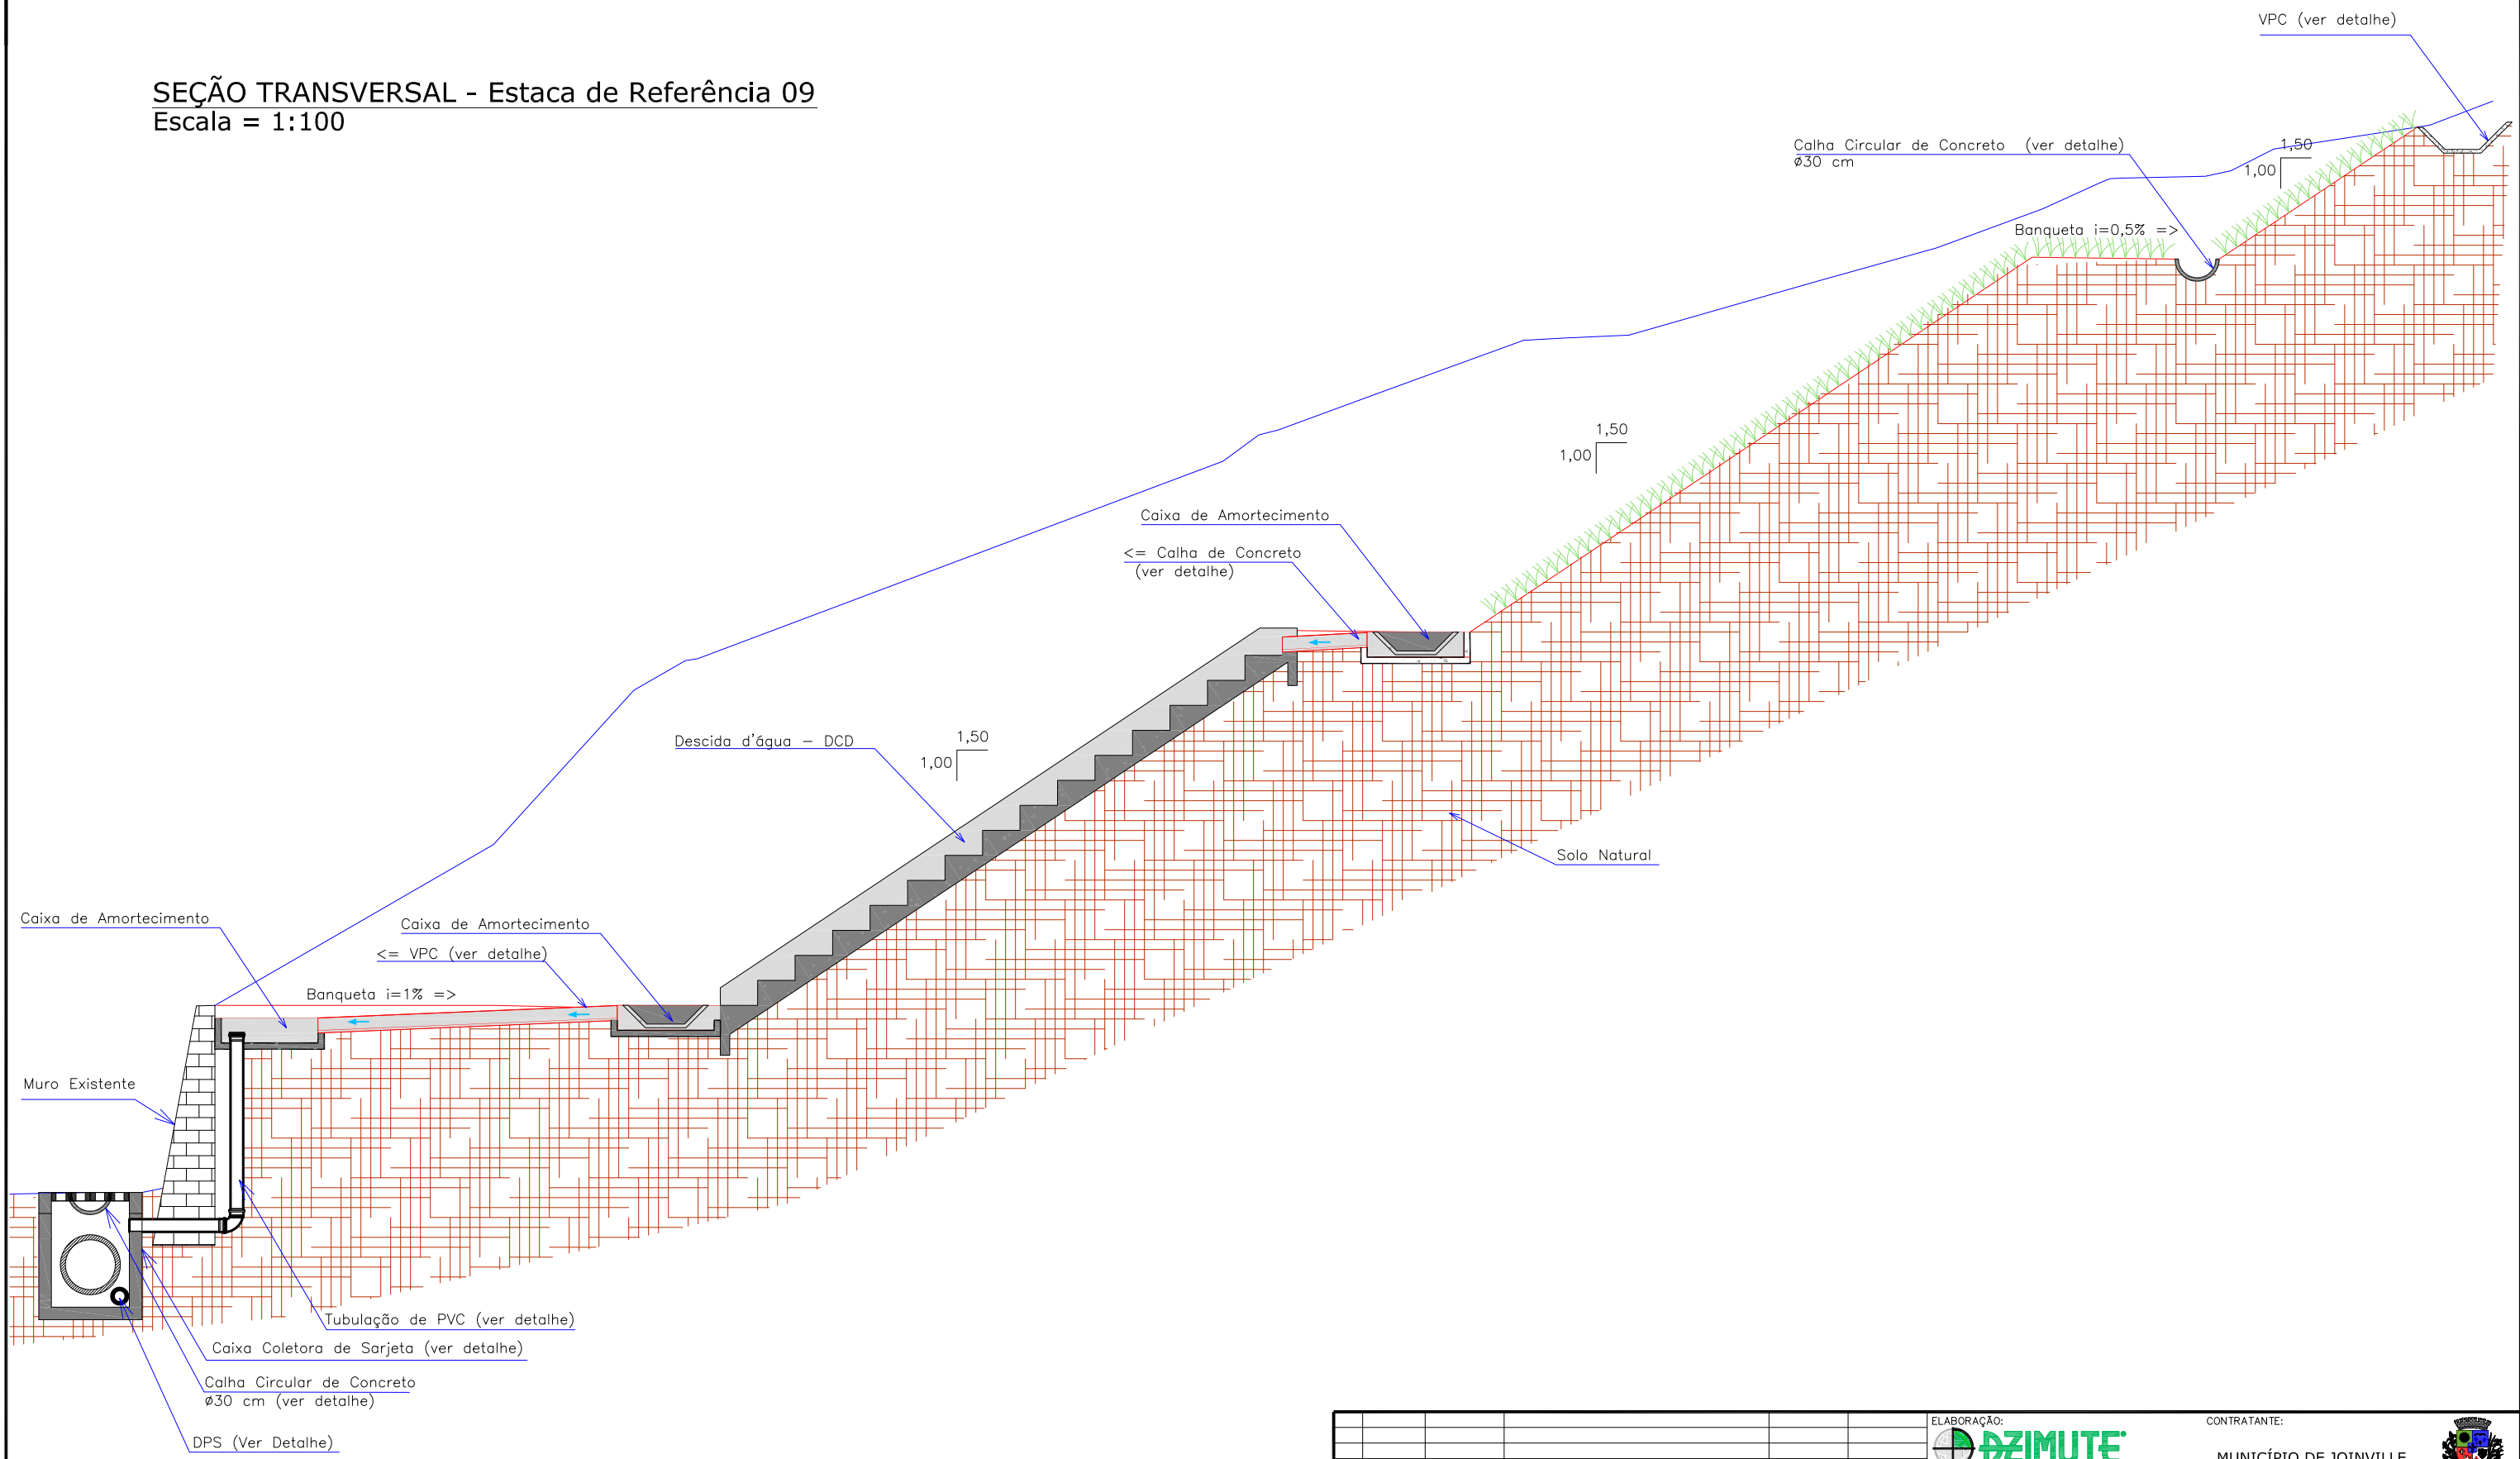

ELABORAÇÃO:						CONTRATANTE:					
A						MUNICÍPIO DE JOINVILLE					
REV. DATA ELABORAÇÃO						PROJETO:					
NOTAS:						LOCAL/TRECHO: RUA XV DE NOVEMBRO - BAIRRO AMÉRICA					
01 - Este desenho contém informações específicas para a finalidade a que se propõe e não						CEP: 89.201-602 - MUNICÍPIO DE JOINVILLE / SC					
02 - Dimensões em centímetros.						CONTEÚDO:					
						PROJETO DE DRENAGEM PLUVIAL					
						SEÇÃO TRANSVERSAL					
						CODIFICAÇÃO: DRE-08911-05-01-A					
						EXTENSÃO/ÁREA:					
						RESPONSÁVEL (CONTRATANTE):					
						MUNICÍPIO DE JOINVILLE					
						RESPONSÁVEL TÉCNICO (AZIMUTE):					
						ENG. ANTÔNIO CARLOS RAMUSKI					
						CREA SC: 026.930-7					


DECIDA DE ÁGUA DE CORTE EM DEGRAUS - DCD

Escala = 1:25

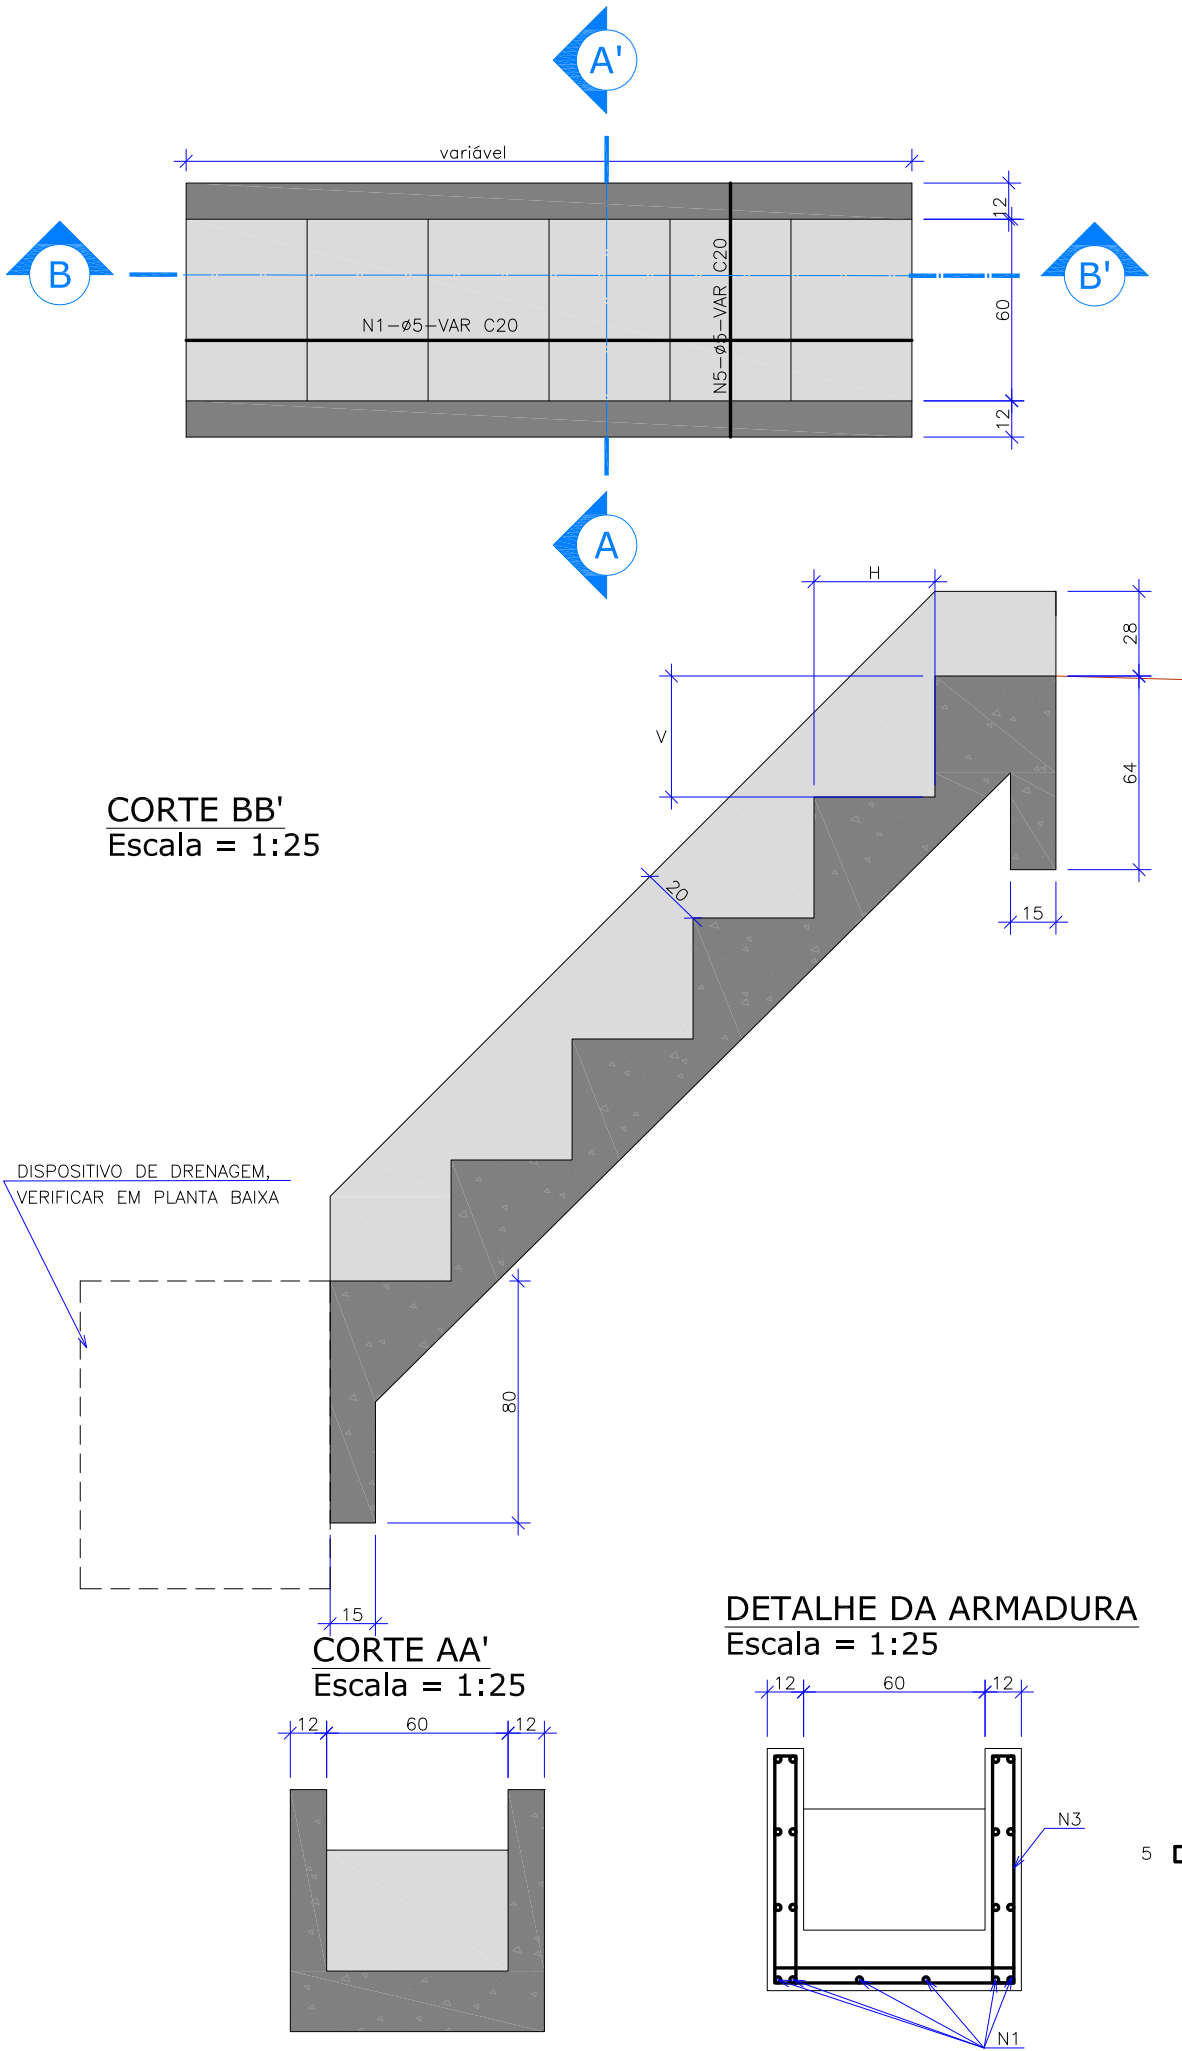

DETALHE DA ARMADURA

Escala = 1:25

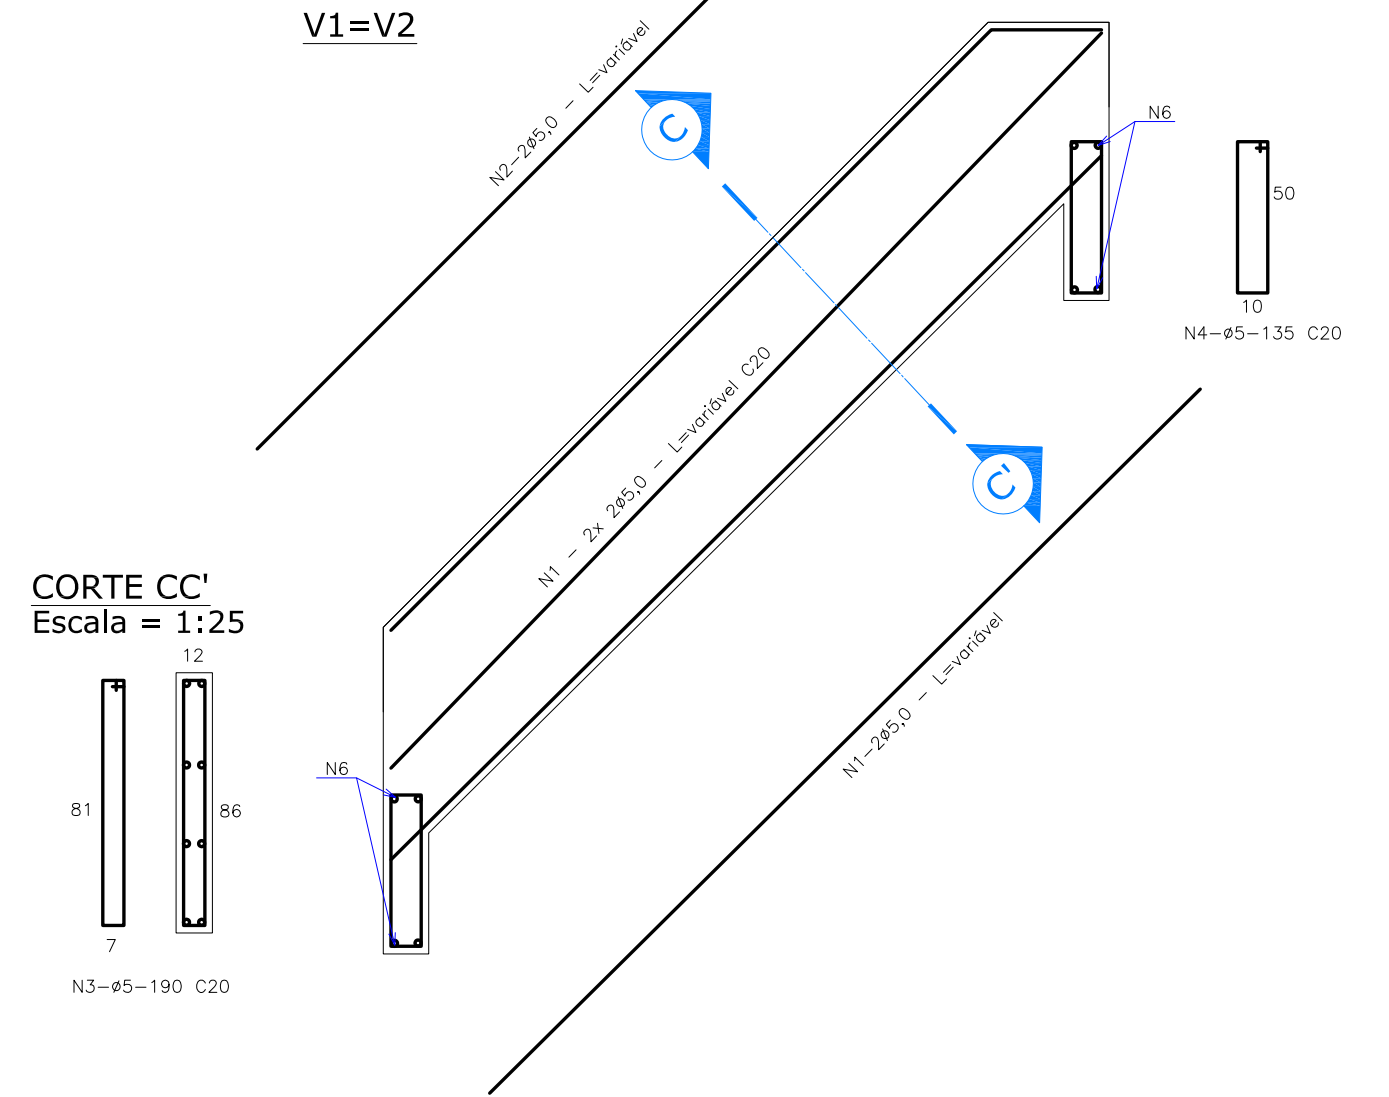


DIMENSÕES E CONSUMOS MÉDIOS												
CONCRETO SIMPLES / ARMADO					CONCRETO ARMADO							
TIPO	CONCRETO	FORMAS	ESCAVAÇÃO	APILOAMENTO	TIPO	N1	N2	N3	N4	N5	N6	PESO
	m3/m	m3/m	m3/m	m3/m		kg/m	kg/m	kg/m	kg/m	kg/m	kg/m	kg/m
DCD 02	0,35	2,83	1,24	0,12	DCD 02	3,05	0,87	4,14	0,33	1,94	0,20	10,57


- CONCRETO ESTRUTURAL $f_{ck} \geq 15 \text{ MPa}$
- Dimensões em cm, bitola das barras em aço CA-60
- As juntas de dilatação serão preenchidas com argamassa asfáltica a intervalos de 10m
- O canal de condução será revestido com grama em leivas, seu custo é diluído no custo das valetas de proteção

ELABORAÇÃO:						CONTRATANTE:					
A						MUNICÍPIO DE JOINVILLE					
REV. DATA						PROJETO:					
NOTAS:						LOCAL/TRECHO: RUA XV DE NOVEMBRO - BAIRRO AMÉRICA					
01 - Este desenho contém informações específicas para a finalidade a que se propõe e não deve ser utilizado para outros fins sem consultar o Responsável Técnico.						CEP: 89.201-602 - MUNICÍPIO DE JOINVILLE / SC					
02 - Dimensões em centímetros.						CONTEÚDO:					
						PROJETO DE DRENAGEM PLUVIAL					
						PLANTA DE DETALHES					
						CODIFICAÇÃO: DRE-08911-05-01-A					
						EXTENSÃO/ÁREA: .					
						PRANCHA: 04/07					
						RESPONSÁVEL (CONTRATANTE):					
						MUNICÍPIO DE JOINVILLE					
						RESPONSÁVEL TÉCNICO (AZIMUTE):					
						ENG. ANTÔNIO CARLOS RAMUSKI					
						CREA SC: 026.930-7					

SEÇÃO GENÉRICA DO MURO COM LIGAÇÃO NA CAIXA COLETORA
Sem Escala

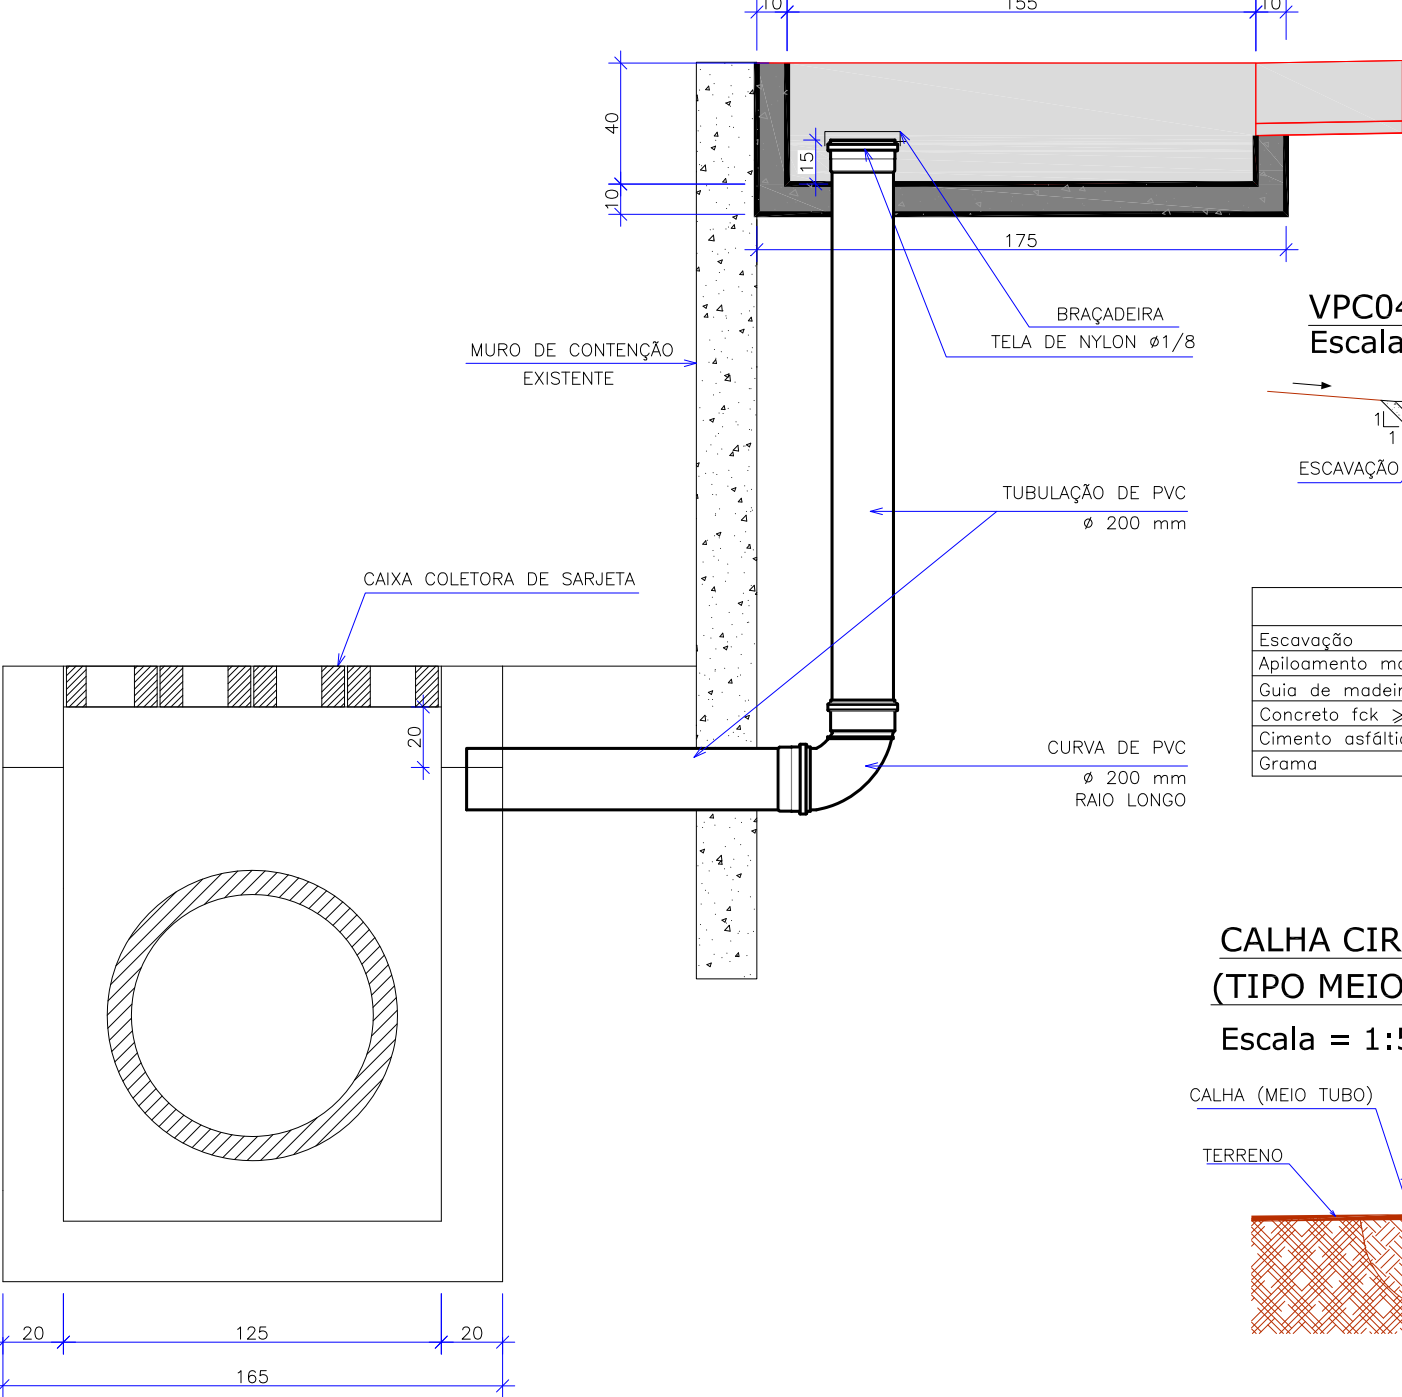


VPC04
Escala = 1:50

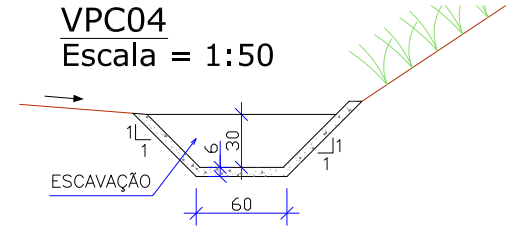

CONSUMOS MÉDIOS	
Escavação	0,28 m3/m
Apiloamento manual	0,20 m3/m
Guia de madeira (2,5 cm x 7,0 cm)	0,78 m/m
Concreto fck ≥ 15 MPa	0,094 m3/m
Cimento asfáltico	0,20 kg/m
Grama	0,90 m2/m


CALHA CIRCULAR DE CONCRETO
(TIPO MEIO TUBO)

Escala = 1:50

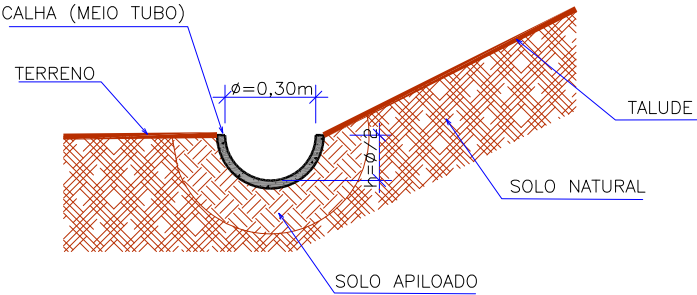


DRENOS LONGITUDINAIS PROFUNDOS PARA CORTES EM SOLO - DPS
Escala = 1:25


DISCRIMINAÇÃO	UD	CONSUMOS MÉDIOS	
		DPS08	
ESCAVAÇÃO CLASSIFICADA	m3/m	0,75	
MATERIAL FILTRANTE	m3/m	—	
MATERIAL DRENANTE	m3/m	0,73	
MATERIAL DE PROTEÇÃO	m3/m	—	
SELO DE ARGILA	m3/m	—	
TUBO DE PVC FURADO Ø=15cm	m/m	—	
TUBO DE CONCRETO OU PEAD CORRUGADO	m/m	1,00	
MANTA GEOTÊXTIL	m2/m	4,30	
FORMA DE MADEIRA	m2/m	—	

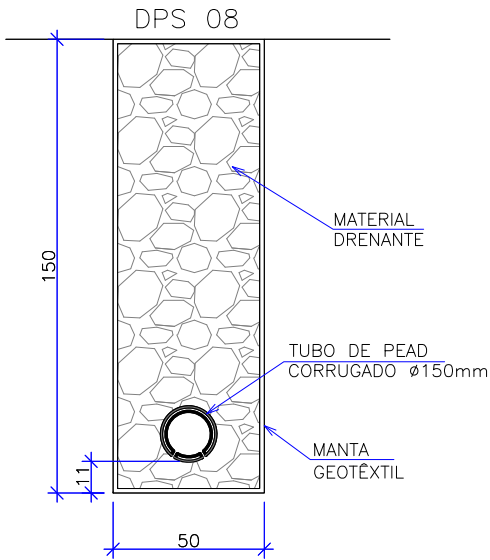

CAIXA DE AMORTECIMENTO
Escala = 1:25

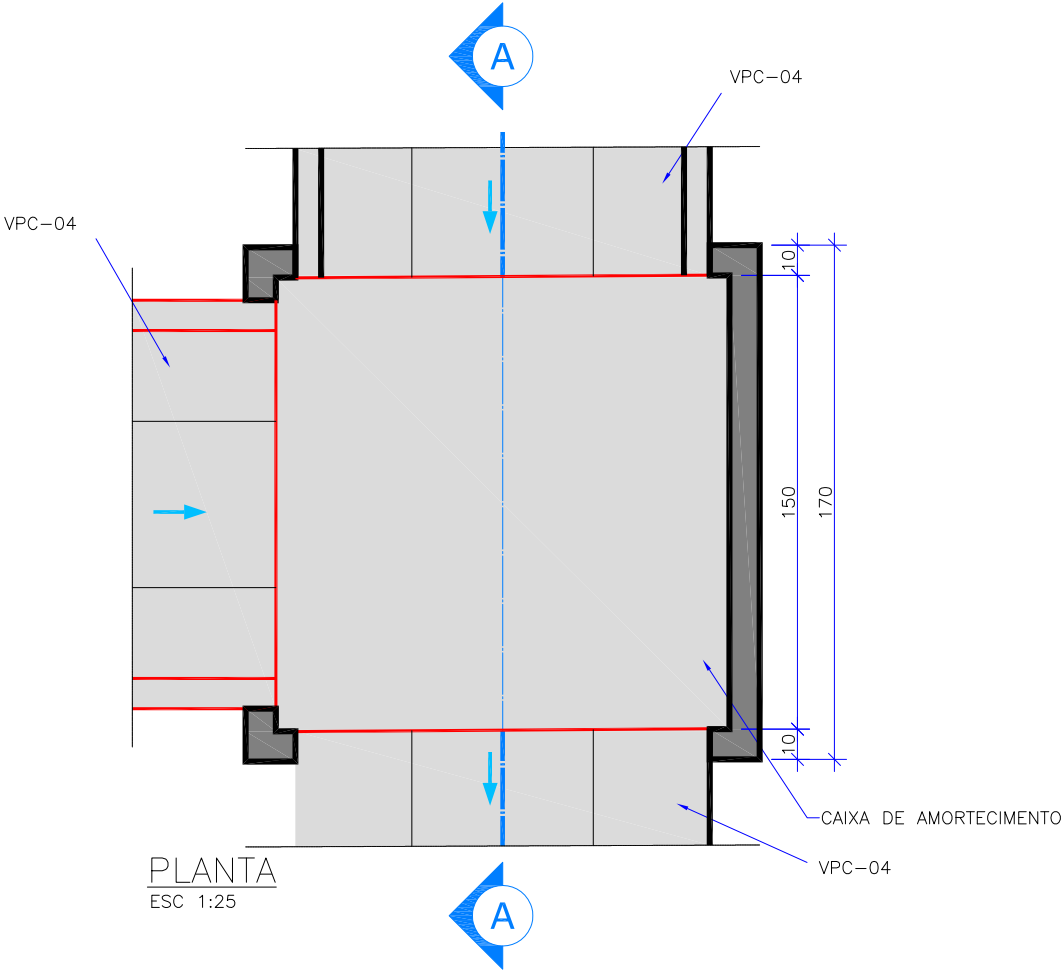


CAIXA DE AMORTECIMENTO - CORTE AA'
Escala = 1:25

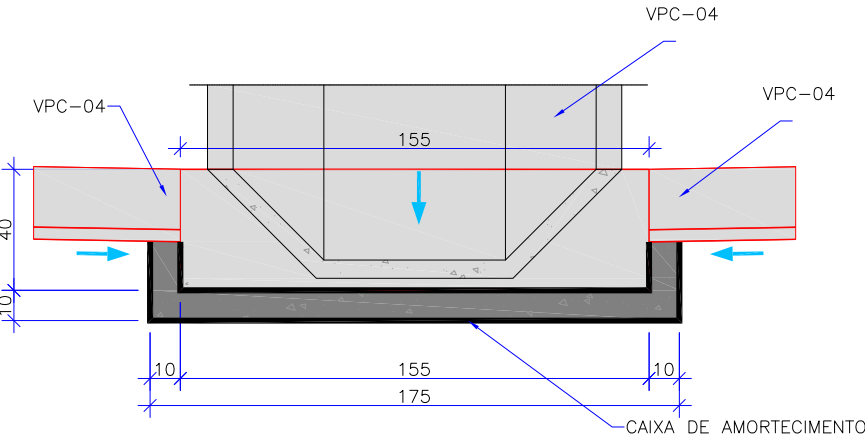

ELABORAÇÃO: AZIMUTE						CONTRATANTE: MUNICÍPIO DE JOINVILLE	
CONSULTORIA E PROJETOS DE ENGENHARIA www.azimute.eng.br (47) 3473-6777						PROJETO: PROJETO EXECUTIVO PARA RECUPERAÇÃO DE ENCOSTAS RUA XV DE NOVENBRO	
LOCAL/TRECHO: RUA XV DE NOVENBRO - BAIRRO AMÉRICA CEP: 89.201-602 - MUNICÍPIO DE JOINVILLE / SC						CONTEÚDO: PROJETO DE DRENAGEM PLUVIAL	
PLANTA DE DETALHES						DATA: MARÇO/2012	
CODIFICAÇÃO: DRE-08911-05-01-A						EXTENSÃO/ÁREA: .	
RESPONSÁVEL (CONTRATANTE): MUNICÍPIO DE JOINVILLE						PRANCHA: 05/07	
						RESPONSÁVEL TÉCNICO (AZIMUTE): ENG. ANTÔNIO CARLOS RAMUSKI CREA SC: 026.930-7	


CAIXA COLETORA DE SARJETA

Escala = 1:25

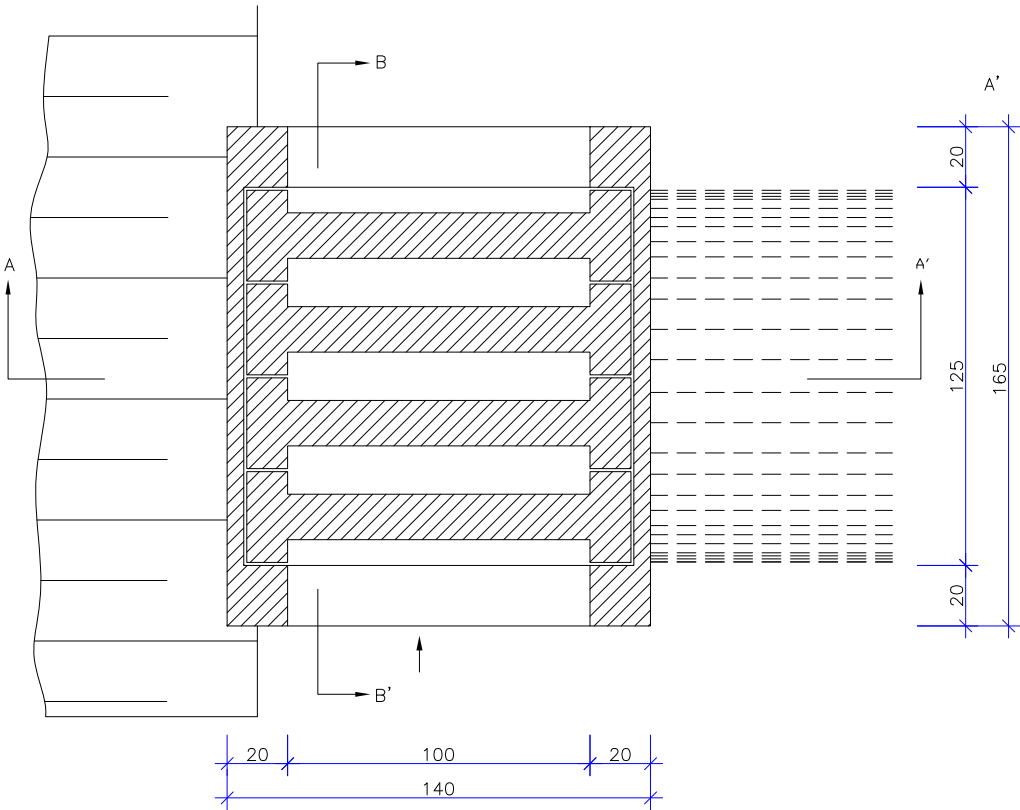


CORTE AA'

Escala = 1:25

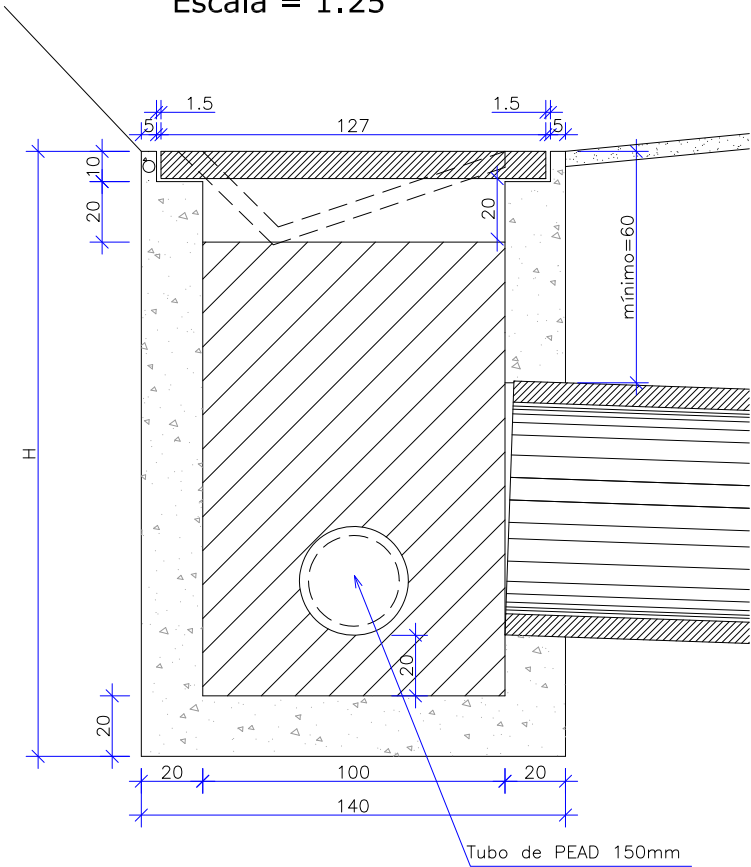

PLANTA

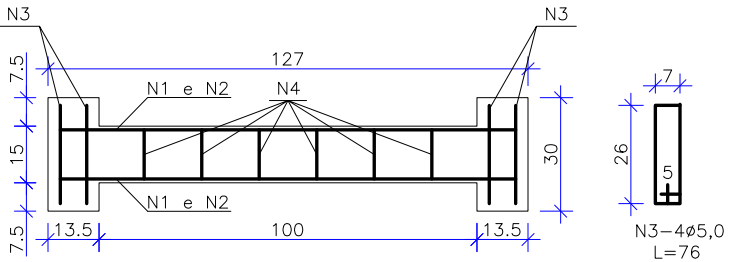


CORTE



CORTE BB'

Escala = 1:25

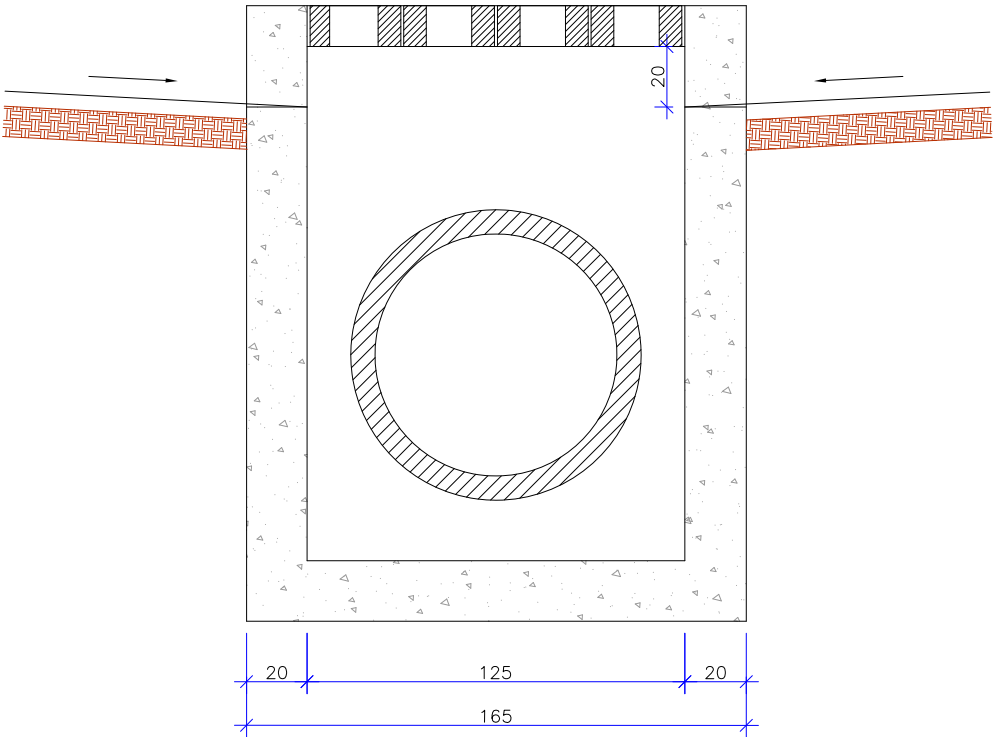

QUANTIDADES UNITÁRIAS (4 NERVURAS)			
TCC 01			
CONCRETO fck ≥ 15 MPa	m3	0,092	
AÇO CA 50	kg	12,08	
FÓRMAS	m2	1,38	


QUANTIDADES UNITÁRIAS (CAIXA)				
CONCRETO fck ≥ 11 MPa (m3)				
H (m)	φ = 60	φ = 80	φ = 100	φ = 120
2,0	2,200/CCS01	2,100/CCS02	2,000/CCS03	1,900/CCS04
2,5	2,750/CCS05	2,650/CCS06	2,550/CCS07	2,450/CCS08
3,0	3,300/CCS09	3,200/CCS10	3,100/CCS11	3,000/CCS12
3,5	3,850/CCS13	3,750/CCS14	3,650/CCS15	3,550/CCS16
4,0	4,400/CCS17	4,300/CCS18	4,200/CCS19	4,100/CCS20
H (m)	CÓDIGO	FORMAS (m2)	ESCAVAÇÃO (m3)	APILOAMENTO (m3)
2,0	CCS01 a CCS04	20,30	15,00	5,00
2,5	CCS05 a CCS08	25,60	19,00	6,00
3,0	CCS09 a CCS12	30,90	23,00	7,00
3,5	CCS13 a CCS16	36,20	26,00	8,00
4,0	CCS17 a CCS20	41,50	30,00	9,00

TABELA DA ARMADURA

AÇO CA 50				
N	DIÂMETRO (mm)	COMPRIMENTO (m)	PESO UNITÁRIO (kg)	PESO TOTAL (kg)
1	8,00	2,46	0,40	0,99
2	8,00	2,74	0,40	1,10
3	5,00	3,04	0,16	0,49
4	5,00	2,76	0,16	0,44
TOTAL				3,02


ELABORAÇÃO: AZIMUTE						CONTRATANTE: MUNICÍPIO DE JOINVILLE	
CONSULTORIA E PROJETOS DE ENGENHARIA www.azimute.eng.br (47) 3473-6777						PROJETO: PROJETO EXECUTIVO PARA RECUPERAÇÃO DE ENCOSTAS RUA XV DE NOVEMBRO	
LOCAL/TRECHO: RUA XV DE NOVEMBRO - BAIRRO AMÉRICA CEP: 89.201-602 - MUNICÍPIO DE JOINVILLE / SC						DATA: MARÇO/2012	
CONTEÚDO: PROJETO DE DRENAGEM PLUVIAL						ESCALA: INDICADA	
PLANTA DE DETALHES						PRANCHA: 06/07	
CODIFICAÇÃO: DRE-08911-05-01-A						EXTENSÃO/ÁREA: .	
RESPONSÁVEL (CONTRATANTE): MUNICÍPIO DE JOINVILLE						RESPONSÁVEL TÉCNICO (AZIMUTE): ENG. ANTÔNIO CARLOS RAMUSKI CREA SC: 026.936-7	

PLANTA BAIXA
Escala 1:500

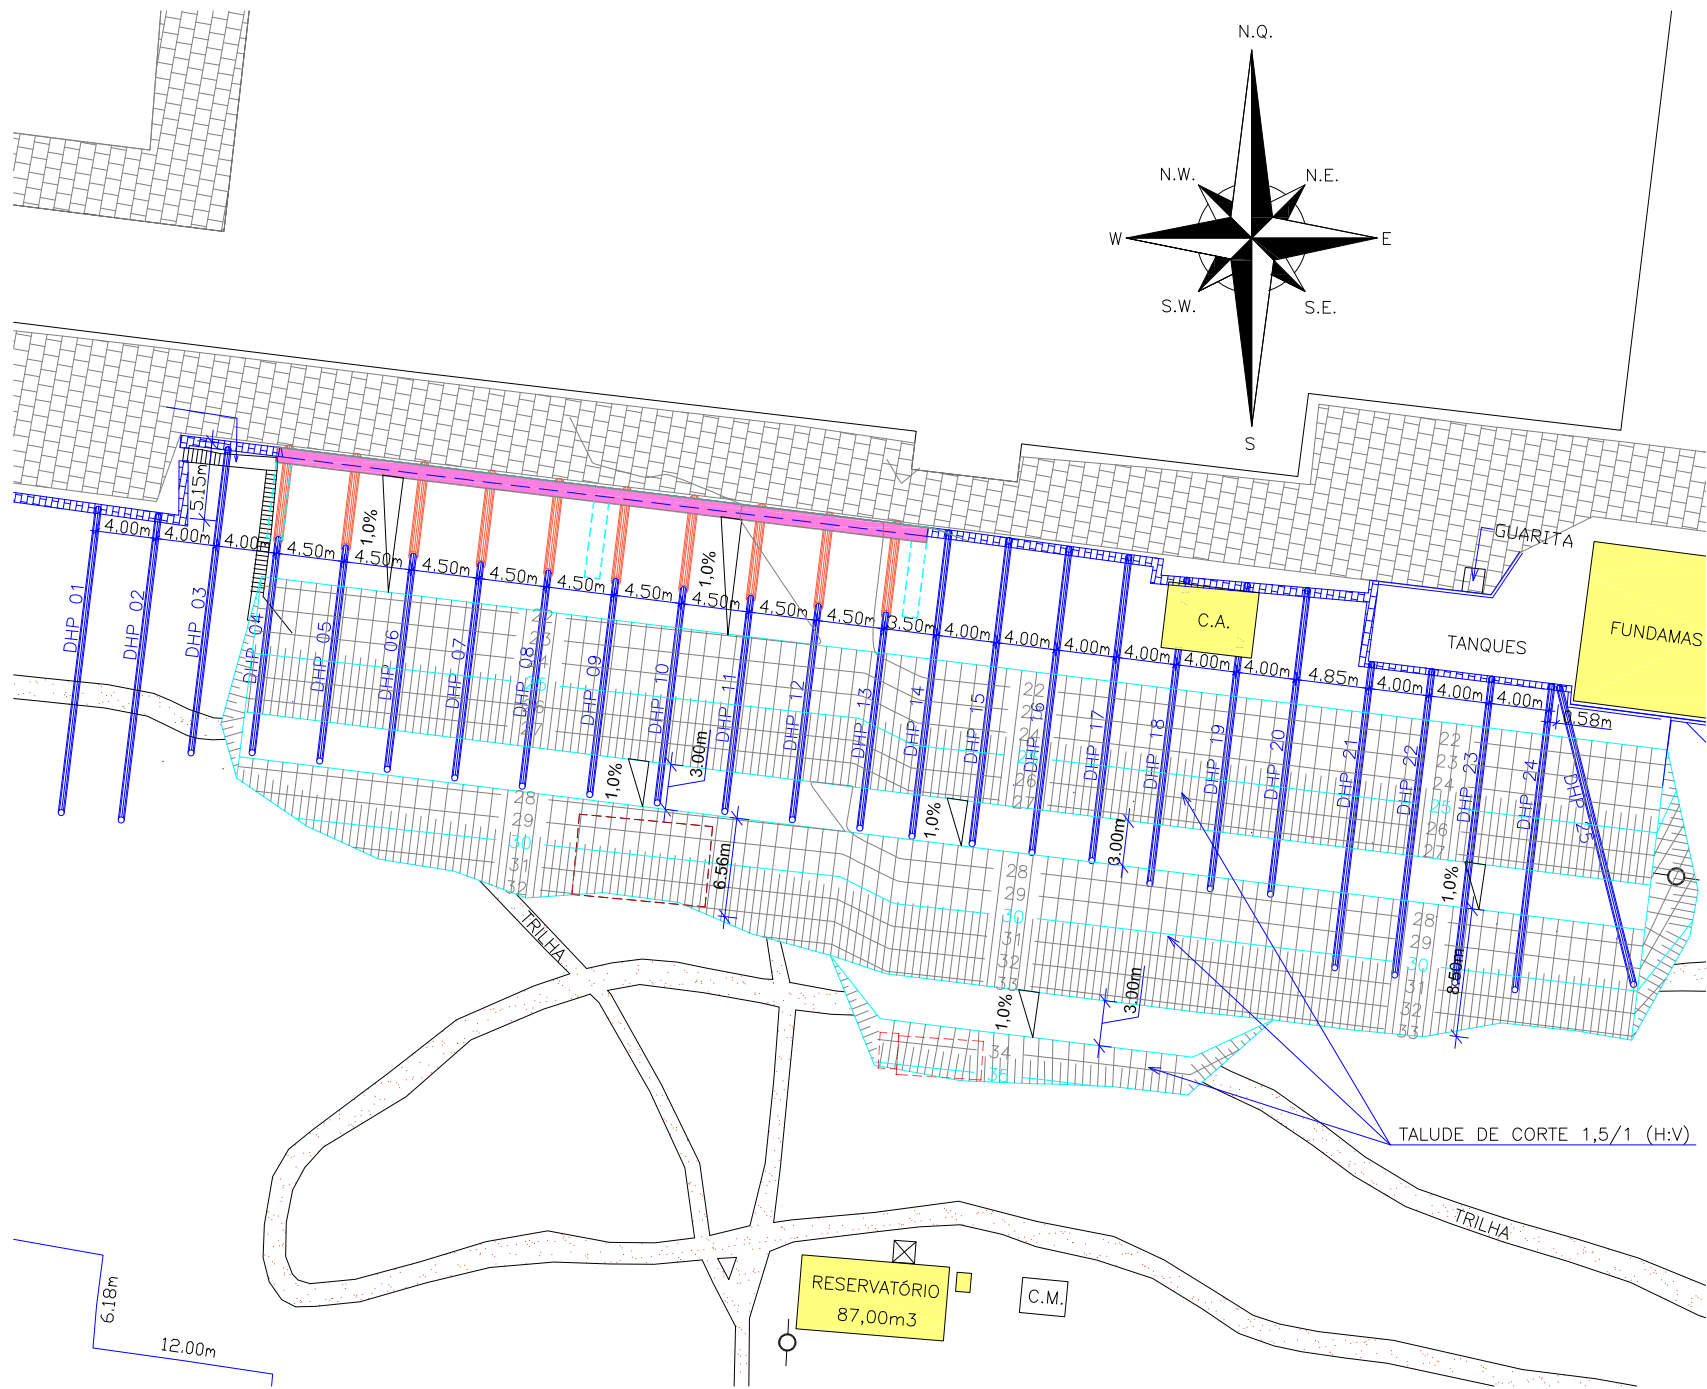

DRENOS DHP'S		
DHP	Comprimento (m)	Cota da Boca (m)
01	20,00	VAR
02	20,00	VAR
LOCALIZAÇÃO:

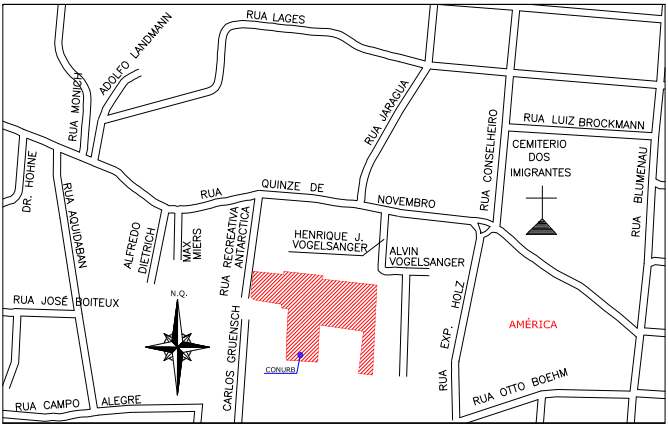

APROVAÇÕES:

LEGENDA:

- DHP

ENVELOPAMENTO DO DHP

MURO DE ALVENARIA

RUA EXISTENTE

EDIFICAÇÃO

POSTE DE CONCRETO
- TALUDE PROJETADO

MURO DE CONTENÇÃO TIPO GABIÃO

SAIBRO (CHÃO BATIDO)

EDIFICAÇÃO A REMOVER

CURVAS DE NÍVEL-PROJETO
- PARALELEPÍPEDO

A	MAR/2012	LUIZ F. F.	APRESENTAÇÃO INICIAL	LARISSA	VANDER
REV.	DATA	ELABORAÇÃO	MODIFICAÇÃO	VERIFICAÇÃO	COORDENAÇÃO
NOTAS:					
01 - DEMAIS INFORMAÇÕES A RESPEITO DO PROJETO PODEM SER CONSULTADAS NO RELATÓRIO TÉCNICO;					
02 - NOS DRENOS LOCALIZADOS NO PÉ DO MURO DE GABIÃO É PREVISTO SEGMENTO RETO (SEM INCLINAÇÃO) NA TRAVESSIA DO MURO.					
03 - ESTE DESENHO CONTÉM INFORMAÇÕES ESPECÍFICAS À FINALIDADE QUE SE PROPÕE E NÃO DEVE SER UTILIZADO PARA OUTROS FINS SEM CONSULTAR O RESP. TÉCNICO.					

ELABORAÇÃO:

CONSULTORIA E PROJETOS DE ENGENHARIA
www.azimute.eng.br (47) 3473-6777

CONTRATANTE:

MUNICÍPIO DE JOINVILLE

PROJETO:

PROJETO EXECUTIVO PARA RECUPERAÇÃO DE ENCOSTAS
RUA XV DE NOVENBRO

LOCAL/TRECHO:

RUA XV DE NOVENBRO – BAIRRO AMÉRICA
CEP: 89.201-602 – MUNICÍPIO DE JOINVILLE / SC

CONTEÚDO:

PROJETO DE DRENOS HORIZONTAIS PROFUNDOS

PLANTA DE LOCAÇÃO

CODIFICAÇÃO:

DRE-08911-05-02-A

EXTENSÃO/ÁREA:

...

PRANCHA:

01/02

RESPONSÁVEL (CONTRATANTE):

MUNICÍPIO DE JOINVILLE

RESPONSÁVEL TÉCNICO (AZIMUTE):

ENG. ANTÔNIO CARLOS RAMUSKI
CREA SC: 026.936-7

DATA:


10/03/2012

ESCALA:

INDICADA


DETALHE DO DHP - DRENO HORIZONTAL PROFUNDO - SAÍDA NO GABIÃO PROJETADO


Escala 1:75

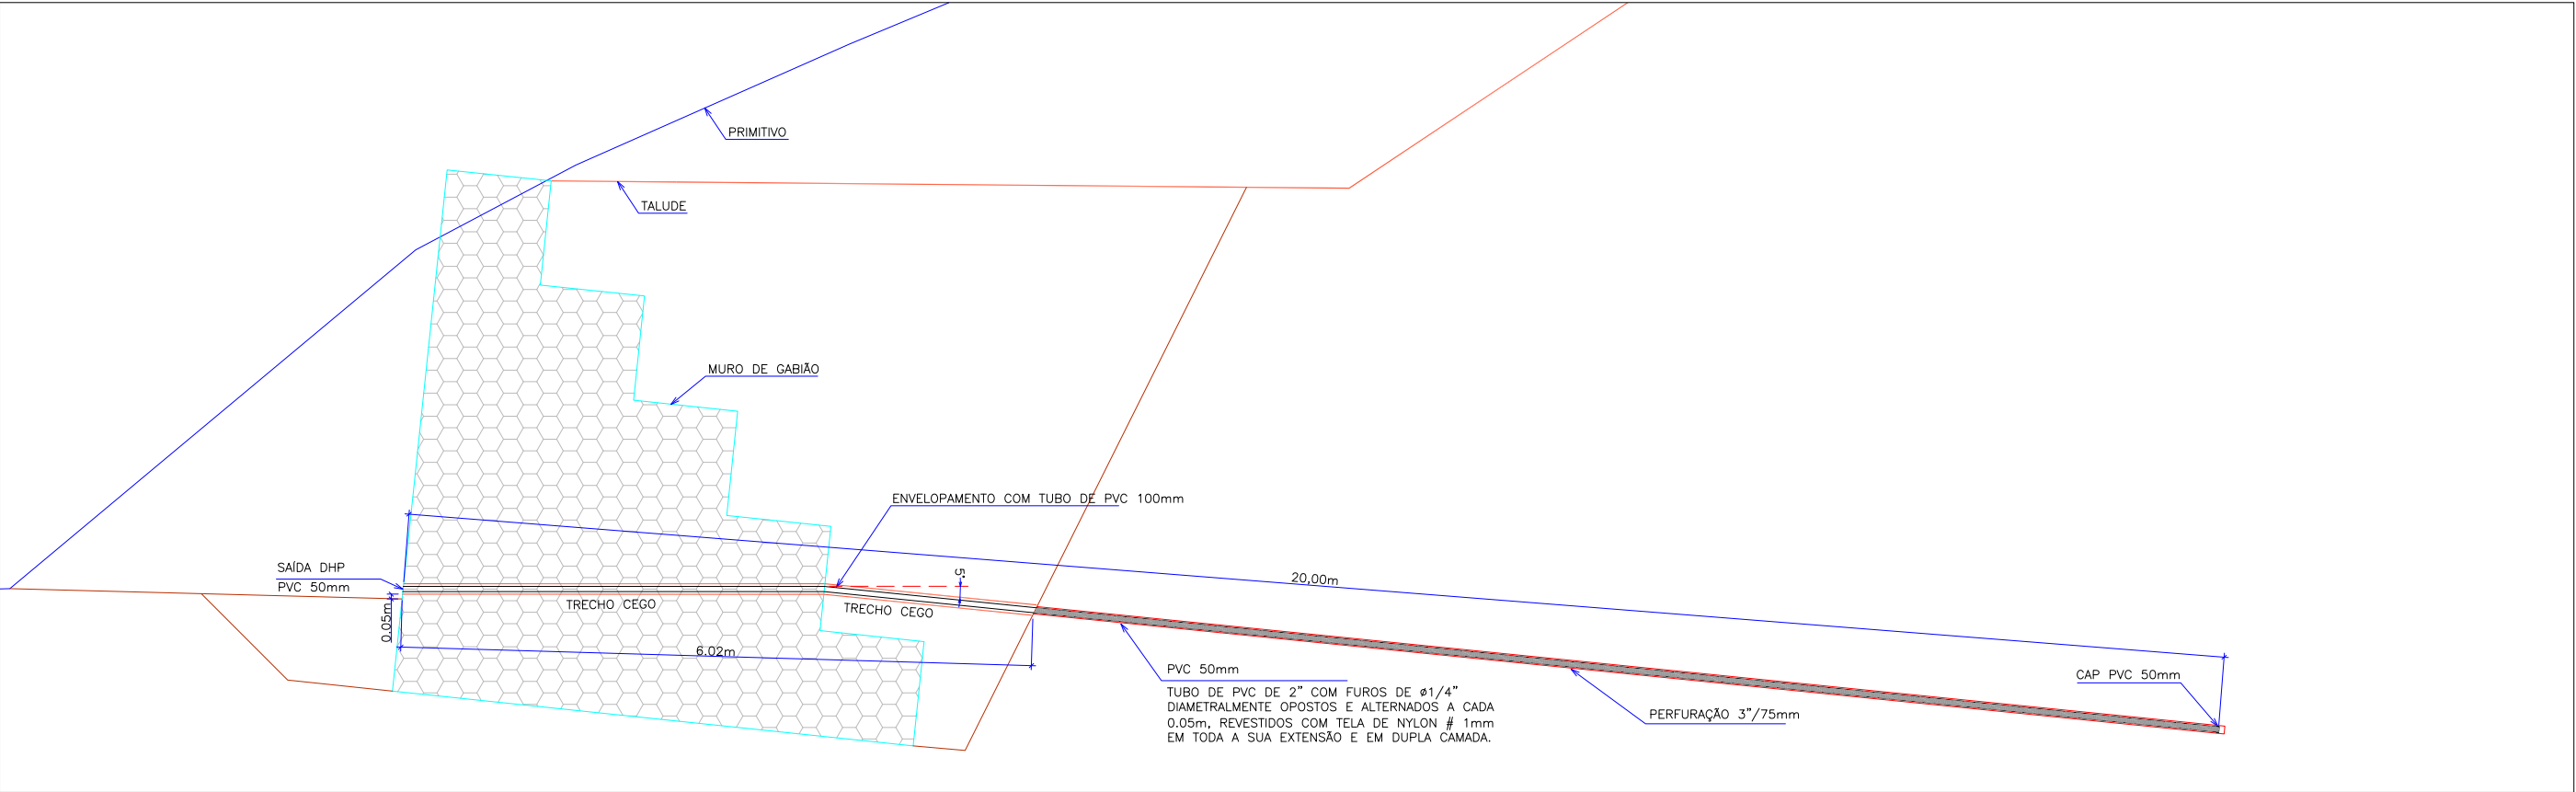

DETALHE DO DHP - DRENO HORIZONTAL PROFUNDO - SAÍDA NO MURO EXISTENTE

Escala 1:75

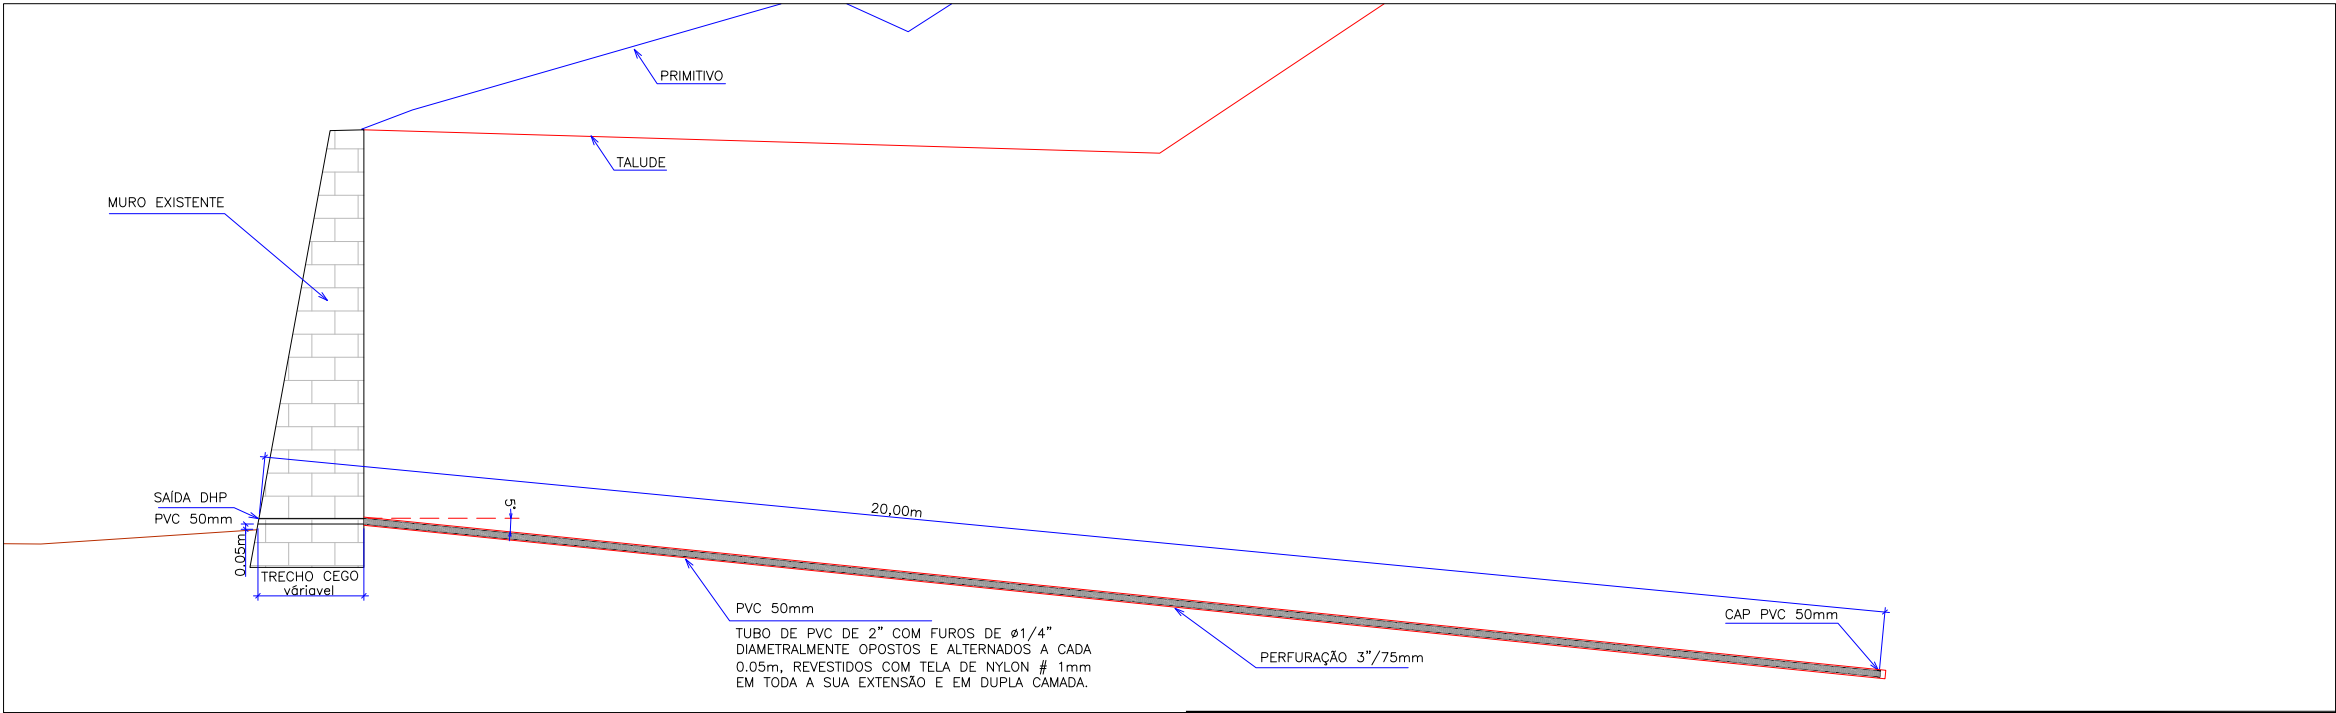

						ELABORAÇÃO:	CONTRATANTE:
							MUNICÍPIO DE JOINVILLE
						CONSULTORIA E PROJETOS DE ENGENHARIA	
						www.azimute.eng.br (47) 3473-6777	
						PROJETO:	PROJETO EXECUTIVO PARA RECUPERAÇÃO DE ENCOSTAS
							RUA XV DE NOVEMBRO
						LOCAL/TRECHO: RUA XV DE NOVEMBRO – BAIRRO AMÉRICA	DATA: 10/03/2012
						CEP: 89.201-602 – MUNICÍPIO DE JOINVILLE / SC	ESCALA: INDICADA
						CONTEÚDO:	PRANCHA: 02/02
						PROJETO DE DRENOS HORIZONTAIS PROFUNDOS	
						DETALHES	
						CODIFICAÇÃO: DRE-08911-05-02-A	EXTENSÃO/ÁREA: ...
						RESPONSÁVEL (CONTRATANTE):	RESPONSÁVEL TÉCNICO (AZIMUTE):
						MUNICÍPIO DE JOINVILLE	ENG. ANTÔNIO CARLOS RAMUSKI
							CREA SC: 026.930-7

NOTAS:

01 – DEMAIS INFORMAÇÕES A RESPEITO DO PROJETO PODEM SER CONSULTADAS NO RELATÓRIO TÉCNICO;

02 – NOS DRENOS LOCALIZADOS NO PÉ DO MURO DE GABIÃO É PREVISTO SEGMENTO RETO (SEM INCLINAÇÃO) NA TRAVESSIA DO MURO;

03 – ESTE DESENHO CONTÉM INFORMAÇÕES ESPECÍFICAS À FINALIDADE QUE SE PROPÕE E NÃO DEVE SER UTILIZADO PARA OUTROS FINS SEM CONSULTAR O RESP. TÉCNICO.

A	MAR/2012	LUIZ F. F.	APRESENTAÇÃO INICIAL	LARISSA	VANDER
REV.	DATA	ELABORAÇÃO	MODIFICAÇÃO	VERIFICAÇÃO	COORDENAÇÃO