



Etapa III – Projetos Executivos

PRODUTO 15 (P15) – RELATÓRIO FINAL

ETAPA 01

VOLUME 2 – TOMO IV – ACESSIBILIDADE E PAISAGÍSTICO – DESENHOS EXECUTIVOS

Contrato nº 389/2020

Elaboração de estudos de concepção para obras de drenagem pluvial e pavimentação sustentáveis, em ruas do perímetro urbano do bairro Vila Nova, incluindo a elaboração dos projetos executivos, memoriais, especificações técnicas de serviços, orçamento e cronograma das obras, cuja metodologia e execução deverão servir de modelo para outras áreas do município de Joinville



Consórcio
TYPSONGECORPSGREENBLUEAZIMUTE





Consórcio
TYPSONG ■ ENGECORPS ■ GREENBLUE ■ AZIMUTE

Etapa III – Projetos Executivos

PRODUTO 15 (P15) – RELATÓRIO FINAL

ETAPA 01

VOLUME 2 – TOMO IV – ACESSIBILIDADE E PAISAGÍSTICO – DESENHOS EXECUTIVOS

| REVISÃO | DATA |
|-----------|------------|
| 4 - Final | 14/10/2021 |
| 3 | 30/09/2021 |
| 2 | 21/09/2021 |
| 1 | 23/07/2021 |
| 0 | 23/06/2021 |

RESPONSÁVEL TÉCNICO: Maria Bernardete de Sousa Sender | ART nº 7447764-8 | CREA nº 172586-9 – SC

COORDENADOR GERAL: Maria Bernardete de Sousa Sender

ELABORAÇÃO: Bruna Nagel

VERIFICAÇÃO: Edson Rocha Nery

APROVAÇÃO: Maria Bernardete de Sousa Sender

Maria Bernardete Sousa Sender
Maria Bernardete Sousa Sender (22 de October de 2021 19:20 ADT)

NOME DO ARQUIVO DIGITAL: 1439DGLR0015-04-Vol 02_Tomo IV_Etapa 01

ÍNDICE

| | PÁG. |
|--|-------------|
| DETALHES GERAIS..... | 7 |
| ÁREA PÚBLICA 01 | 16 |
| ÁREA PÚBLICA 02 | 20 |
| PASSARELA 01 | 27 |
| PASSARELA 02 | 30 |
| RUA ADOLFO HARDT..... | 34 |
| RUA AFONSO LENZI | 35 |
| RUA ALBERTO BEZ..... | 36 |
| RUA ALBERTO MIERS..... | 37 |
| RUA ALEX KRICHELDORF (TRECHO 01)..... | 39 |
| RUA ALEX KRICHELDORF (TRECHO 02)..... | 40 |
| RUA ANERY R. ROQUE..... | 41 |
| RUA ANTONIO BISCHOF..... | 42 |
| RUA ARLINDO CORREA | 43 |
| RUA AUGUSTO ECCEL..... | 44 |
| RUA BENTO TORQUATO DA ROCHA | 45 |
| RUA BRAULIO DE SÁ BARBOSA..... | 48 |
| RUA CARLOS GUILHERME JERKE (TRECHO 01)..... | 49 |
| RUA CARLOS GUILHERME JERKE (TRECHO 02)..... | 50 |
| RUA CARLOS VITOR HARDT..... | 51 |
| RUA CILEZIO R. SILVEIRA..... | 52 |
| RUA COMANDANTE KARL BUSCH | 53 |
| RUA DANTE NAZATO | 54 |
| RUA DELÍRIO BERTELL | 56 |
| RUA DR MAURO MOURA | 57 |
| RUA EDSON A. DA SILVA..... | 58 |
| RUA ERNESTO HANCH | 59 |
| RUA EWALDO EICHHOLZ..... | 60 |
| RUA FRANCISCO MOSER | 61 |
| RUA HAROLD C. MIERS..... | 63 |
| RUA HEINZI ZIETZ | 65 |
| RUA HERCÍLIO J. DA SILVA | 67 |
| RUA HERMINIO DAGNONI | 68 |
| RUA HILDO NOVAES | 69 |
| RUA JACOBUS FELTHAUS | 71 |
| RUA JOÃO CARLOS G. DE OLIVEIRA (TRECHO 01)..... | 73 |
| RUA JOÃO CARLOS G. DE OLIVEIRA (TRECHO 02)..... | 74 |
| RUA JOÃO SANCHO MOREIRA | 75 |
| RUA JOAQUIM GIRARDI | 76 |
| RUA JUVENTINO JOSE DA SILVA JR..... | 78 |
| RUA LEOPOLDO BENINCA | 79 |
| RUA LUCIANO DE O. CERCAL..... | 80 |
| RUA MANOEL MAURICIO FILHO | 81 |
| RUA MARCIO LUCKOW | 82 |
| RUA MARCOS JOÃO SERAFIM | 83 |
| RUA MARQUES DE MARICÁ | 86 |
| RUA MIRKO MAYERLE..... | 87 |
| RUA NOSSA SENHORA DO CARMO | 88 |
| RUA OLIVIO MENESTRINA | 89 |
| RUA ORESTES GIRARDI | 90 |
| RUA PAULINO DE JESUS | 91 |
| RUA PETRONILHA DE SOUZA FORTUNATO (TRECHO 01)..... | 92 |
| RUA PETRONILHA DE SOUZA FORTUNATO (TRECHO 02)..... | 94 |
| RUA PROF. THEODORO BOING | 95 |
| RUA RADIALISTA DANIEL DA SILVA | 96 |
| RUA RENATO SCHEUNEMANN | 97 |
| RUA RODRIGO BAUMER | 99 |
| RUA RUDOLF BAUMER | 100 |
| RUA SÃO BENTO | 103 |
| RUA SÃO GABRIEL ARCANJO | 104 |
| RUA SÃO VENANCIO FORTUNATO | 106 |
| RUA SÃO VIGILIO..... | 107 |
| RUA SEM DENOMINAÇÃO 04..... | 108 |

| | | | |
|-----------------------------|-----|-------------------------------|-----|
| RUA SOELI A. USSINGER..... | 109 | RUA VALDIR SCHMOCKEL | 112 |
| RUA VALDEMAR HESSE | 110 | RUA VER. HERMÍNIO KUNTZE..... | 113 |
| RUA VALDEMAR LINHARES | 111 | | |

DESENHOS


| DESCRÍÇÃO | CÓDIGO DO DESENHO |
|---|-------------------|
| Projeto de Acessibilidade e Paisagístico - Detalhes Gerais | 1439DGLD0335 |
| Projeto de Acessibilidade e Paisagístico - Área Pública 01 | 1439DGLD0336 |
| Projeto de Acessibilidade e Paisagístico - Área Pública 02 | 1439DGLD0337 |
| Projeto Estrutural – Passarela da Área Pública 01 | 1439DGLD0410 |
| Projeto Estrutural – Passarela da Área Pública 02 | 1439DGLD0411 |
| Projeto de Acessibilidade e Paisagístico - Rua Adolfo Hardt | 1439DGLD0339 |
| Projeto de Acessibilidade e Paisagístico - Rua Afonso Lenzi | 1439DGLD0340 |
| Projeto de Acessibilidade e Paisagístico - Rua Alberto Bez | 1439DGLD0341 |
| Projeto de Acessibilidade e Paisagístico - Rua Alberto Miers | 1439DGLD0342 |
| Projeto de Acessibilidade e Paisagístico - Rua Alex Kricheldorf (Trecho 01) | 1439DGLD0343 |
| Projeto de Acessibilidade e Paisagístico - Rua Alex Kricheldorf (Trecho 02) | 1439DGLD0344 |
| Projeto de Acessibilidade e Paisagístico - Rua Anery R. Roque | 1439DGLD0345 |
| Projeto de Acessibilidade e Paisagístico - Rua Antonio Bischof | 1439DGLD0346 |
| Projeto de Acessibilidade e Paisagístico - Rua Arlindo Correa | 1439DGLD0347 |
| Projeto de Acessibilidade e Paisagístico - Rua Augusto Eccel | 1439DGLD0348 |
| Projeto de Acessibilidade e Paisagístico - Rua Benito Luiz Beninca | 1439DGLD0349 |
| Projeto de Acessibilidade e Paisagístico - Rua Bento Torquato Da Rocha | 1439DGLD0350 |
| Projeto de Acessibilidade e Paisagístico - Rua Braulio De Sá Barbosa | 1439DGLD0351 |
| Projeto de Acessibilidade e Paisagístico - Rua Carlos Guilherme Jerke (Trecho 01) | 1439DGLD0352 |
| Projeto de Acessibilidade e Paisagístico - Rua Carlos Guilherme Jerke (Trecho 02) | 1439DGLD0353 |
| Projeto de Acessibilidade e Paisagístico - Rua Carlos Vitor Hardt | 1439DGLD0354 |
| Projeto de Acessibilidade e Paisagístico - Rua Cilezio R. Silveira | 1439DGLD0355 |
| Projeto de Acessibilidade e Paisagístico - Rua Comandante Karl Busch | 1439DGLD0356 |
| Projeto de Acessibilidade e Paisagístico - Rua Dante Nazato | 1439DGLD0357 |
| Projeto de Acessibilidade e Paisagístico - Rua Delirio Bertell | 1439DGLD0358 |
| Projeto de Acessibilidade e Paisagístico - Rua Doutor Luiz Carlos Perin | 1439DGLD0359 |
| Projeto de Acessibilidade e Paisagístico - Rua Dr Mauro Moura | 1439DGLD0360 |
| Projeto de Acessibilidade e Paisagístico - Rua Edson A. Da Silva | 1439DGLD0361 |
| Projeto de Acessibilidade e Paisagístico - Rua Ernesto Hanch | 1439DGLD0362 |
| Projeto de Acessibilidade e Paisagístico - Rua Ewald Eichholz | 1439DGLD0363 |
| Projeto de Acessibilidade e Paisagístico - Rua Francisco Moser | 1439DGLD0364 |
| Projeto de Acessibilidade e Paisagístico - Rua Harold C. Miers | 1439DGLD0365 |
| Projeto de Acessibilidade e Paisagístico - Rua Heinzi Zietz | 1439DGLD0366 |
| Projeto de Acessibilidade e Paisagístico - Rua Hercílio J. Da Silva | 1439DGLD0367 |
| Projeto de Acessibilidade e Paisagístico - Rua Herminio Dagnoni | 1439DGLD0368 |
| Projeto de Acessibilidade e Paisagístico - Rua Hildo Novaes | 1439DGLD0369 |
| Projeto de Acessibilidade e Paisagístico - Rua Jacobus Felthaus | 1439DGLD0370 |
| Projeto de Acessibilidade e Paisagístico - Rua João Carlos G. De Oliveira (Trecho 01) | 1439DGLD0371 |
| Projeto de Acessibilidade e Paisagístico - Rua João Carlos G. De Oliveira (Trecho 02) | 1439DGLD0372 |
| Projeto de Acessibilidade e Paisagístico - Rua João Gabriel | 1439DGLD0373 |
| Projeto de Acessibilidade e Paisagístico - Rua João Sancho Moreira | 1439DGLD0374 |
| Projeto de Acessibilidade e Paisagístico - Rua Joaquim Girardi | 1439DGLD0375 |
| Projeto de Acessibilidade e Paisagístico - Rua Juventino Jose Da Silva Jr | 1439DGLD0376 |

| DESCRÍÇÃO | CÓDIGO DO DESENHO |
|--|-------------------|
| Projeto de Acessibilidade e Paisagístico - Rua Laercio Beninca | 1439DGLD0377 |
| Projeto de Acessibilidade e Paisagístico - Rua Leopoldo Beninca | 1439DGLD0378 |
| Projeto de Acessibilidade e Paisagístico - Luciano De O. Cercal | 1439DGLD0379 |
| Projeto de Acessibilidade e Paisagístico - Manoel Mauricio Filho | 1439DGLD0380 |
| Projeto de Acessibilidade e Paisagístico - Rua Marcio Luckow | 1439DGLD0381 |
| Projeto de Acessibilidade e Paisagístico - Rua Marcos João Serafim | 1439DGLD0382 |
| Projeto de Acessibilidade e Paisagístico - Rua Marques De Marica | 1439DGLD0383 |
| Projeto de Acessibilidade e Paisagístico - Rua Mirko Mayerle | 1439DGLD0384 |
| Projeto de Acessibilidade e Paisagístico - Rua Nossa Senhora Do Carmo | 1439DGLD0385 |
| Projeto de Acessibilidade e Paisagístico - Rua Olivio Menestrina | 1439DGLD0386 |
| Projeto de Acessibilidade e Paisagístico - Rua Orestes Girardi | 1439DGLD0387 |
| Projeto de Acessibilidade e Paisagístico - Rua Paulino De Jesus | 1439DGLD0388 |
| Projeto de Acessibilidade e Paisagístico - Rua Petronilha De Souza Fortunato (Trecho 01) | 1439DGLD0389 |
| Projeto de Acessibilidade e Paisagístico - Rua Petronilha De Souza Fortunato (Trecho 02) | 1439DGLD0390 |
| Projeto de Acessibilidade e Paisagístico - Rua Prof. Theodoro Boing | 1439DGLD0391 |
| Projeto de Acessibilidade e Paisagístico - Rua Radialista Daniel Da Silva | 1439DGLD0392 |
| Projeto de Acessibilidade e Paisagístico - Rua Renato Scheunemann | 1439DGLD0393 |
| Projeto de Acessibilidade e Paisagístico - Rua Rodrigo Baumer | 1439DGLD0394 |
| Projeto de Acessibilidade e Paisagístico - Rua Rudolf Baumer | 1439DGLD0395 |
| Projeto de Acessibilidade e Paisagístico - Rua São Bento | 1439DGLD0396 |
| Projeto de Acessibilidade e Paisagístico - Rua São Gabriel Arcanjo | 1439DGLD0397 |
| Projeto de Acessibilidade e Paisagístico - Rua São Venacio Fortunato | 1439DGLD0398 |
| Projeto de Acessibilidade e Paisagístico - Rua São Vigilio | 1439DGLD0399 |
| Projeto de Acessibilidade e Paisagístico - Rua Sem denominação 04 | 1439DGLD0400 |
| Projeto de Acessibilidade e Paisagístico - Rua Soeli A. Ussinger | 1439DGLD0401 |
| Projeto de Acessibilidade e Paisagístico - Rua Valdemar Hesse | 1439DGLD0402 |
| Projeto de Acessibilidade e Paisagístico - Rua Valdemar Linhares | 1439DGLD0403 |
| Projeto de Acessibilidade e Paisagístico - Rua Valdir Schmockel | 1439DGLD0404 |
| Projeto de Acessibilidade e Paisagístico - Rua Ver. Hermínio Kuntze | 1439DGLD0405 |

DETALHE TIPO A

SEÇÃO TRANSVERSAL DA CALÇADA DRENANTE COM CANTEIRO

ESCALA 1:25

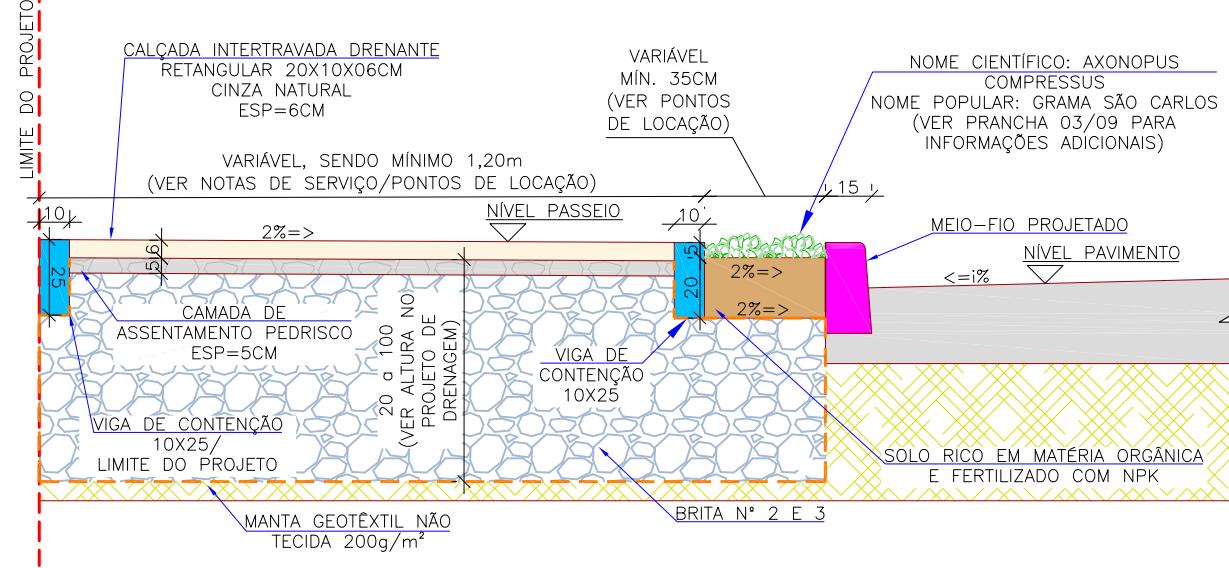


NOTAS ESPECÍFICAS CALÇADA DRENANTE:

1. VER NO PROJETO DE DRENAGEM A LOCALIZAÇÃO DE DRENS LONGITUDINAIS JUNTO A BRITA N°2 E 3, A INDICAÇÃO DE TUBOS JUNTO AO MEIO-FIO PARA CAPTAÇÃO DAS ÁGUAS INCIDIDAS NA PISTA DE ROLAMENTO E A ESPESSURA DE BRITA N° 2 E 3 ADOTADA PARA CADA RUA COM SOLUÇÃO DE PASSEIO DRENANTE;
2. FOI INDICADA VIGA DE CONTENÇÃO ONDE O PASSEIO NÃO POSSUIA UM LIMITADOR FÍSICO COM FUNÇÃO DE TRAVAMENTO DA ESTRUTURA DO PASSEIO, COMO: MURO DE ALVENARIA, MURO DE CONTENÇÃO EXISTENTE, ENTRE OUTROS;
3. DIMENSÕES EM CENTÍMETRO, EXCETO ONDE INDICADO.

DETALHE TIPO B

SEÇÃO TRANSVERSAL DA CALÇADA DRENANTE SEM CANTEIRO

ESCALA 1:25

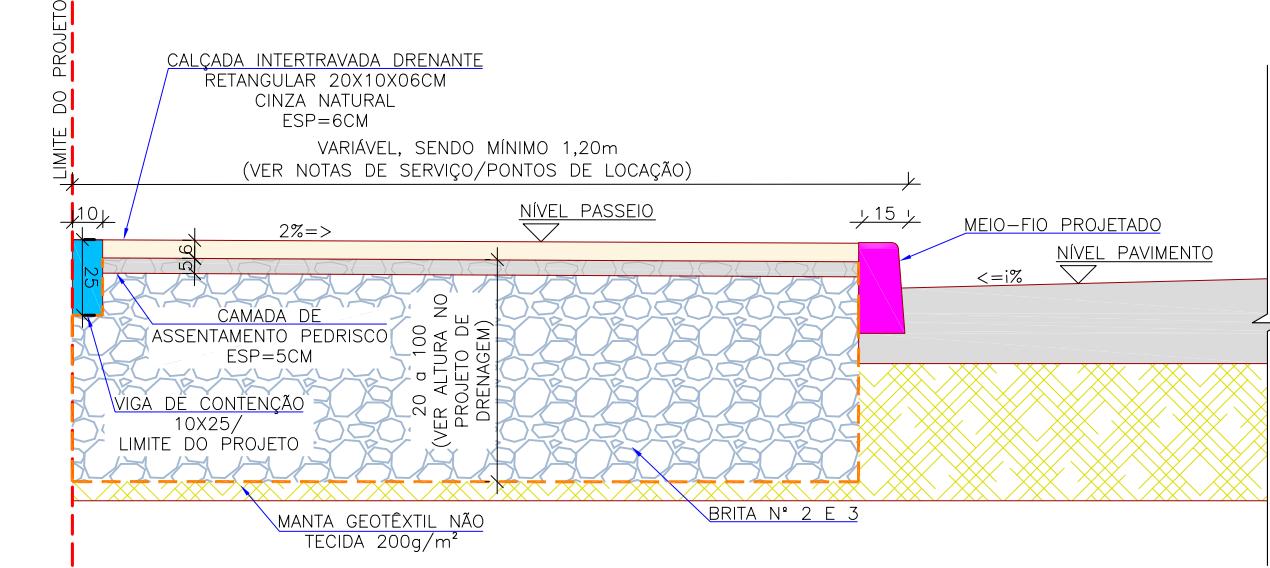


ESTRUTURA - CALÇADA DRENANTE

| ITEM | LEGENDA | DESCRIÇÃO | ESPESSURA | MATERIAL | ESPECIFICAÇÃO |
|------|----------------|--------------|-----------|---|----------------|
| 1 | [REVESTIMENTO] | REVESTIMENTO | 6,0 cm | PAVER DRENANTE RETANGULAR 20X10X06CM -CINZA NATURAL - FCK > 20 MPa* | NBR 16416:2015 |
| 2 | [BASE] | BASE | 5,0 cm | PEDRISCO | NBR 16416:2015 |
| 3 | [FUNDÃO] | FUNDÃO | - | TERRENO EXISTENTE/CAMADA FINAL DE TERRAPLENAGEM | - |

DETALHE TIPO C

SEÇÃO TRANSVERSAL DA CALÇADA DA CALÇADA DE CONCRETO COM ACABAMENTO CONVENCIONAL E JARDIM DE CHUVA

ESCALA 1:25

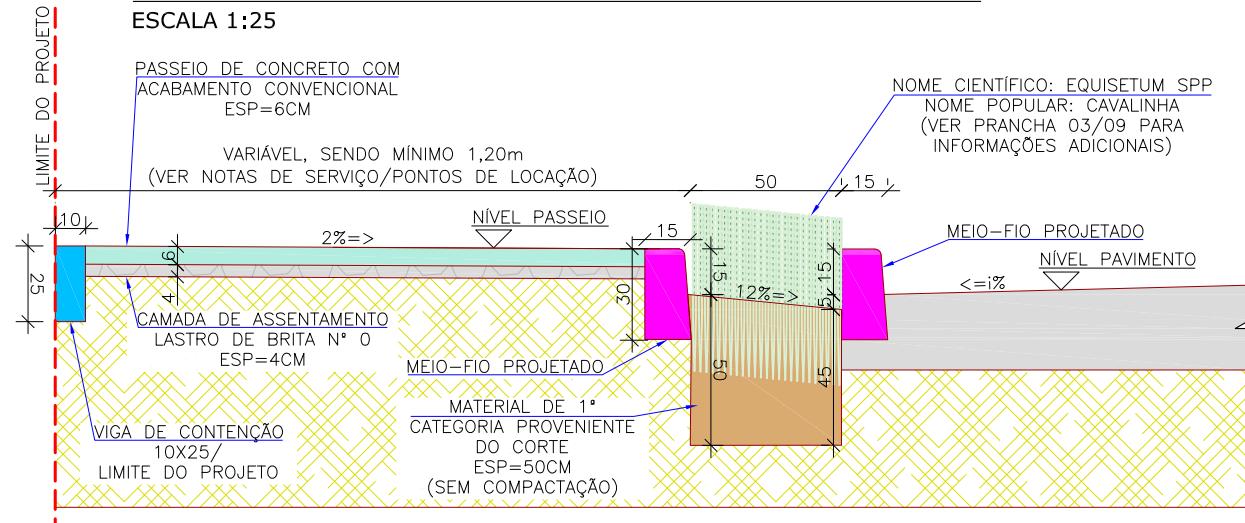


NOTAS ESPECÍFICAS:

1. JARDIM DE CHUVA: VER NO PROJETO DE DRENAGEM A LOCALIZAÇÃO DE DRENS LONGITUDINAIS JUNTO AO MATERIAL DE 1ª CATEGORIA E A INDICAÇÃO DE TUBOS JUNTO AO MEIO-FIO PARA CAPTAÇÃO DAS ÁGUAS INCIDIDAS NA PISTA DE ROLAMENTO;
2. VALA DE RETENÇÃO: VER NO PROJETO DE DRENAGEM A LOCALIZAÇÃO DE DRENS LONGITUDINAIS JUNTO A BRITA N° 3, A INDICAÇÃO DE TUBOS JUNTO AO MEIO-FIO PARA CAPTAÇÃO DAS ÁGUAS INCIDIDAS NA PISTA DE ROLAMENTO E A ESPESSURA DE BRITA N° 3 ADOTADA PARA CADA RUA COM SOLUÇÃO DE VALA DE RETENÇÃO;
3. FOI INDICADA VIGA DE TRAVAMENTO ONDE O PASSEIO NÃO POSSUIA UM LIMITADOR FÍSICO COM FUNÇÃO DE TRAVAMENTO DA ESTRUTURA DO PASSEIO, COMO: MURO DE ALVENARIA, MURO DE CONTENÇÃO EXISTENTE, ENTRE OUTROS;
4. DIMENSÕES EM CENTÍMETRO, EXCETO ONDE INDICADO.

DETALHE TIPO D

SEÇÃO TRANSVERSAL DA CALÇADA DE CONCRETO COM ACABAMENTO CONVENCIONAL E VALA DE RETENÇÃO

ESCALA 1:25

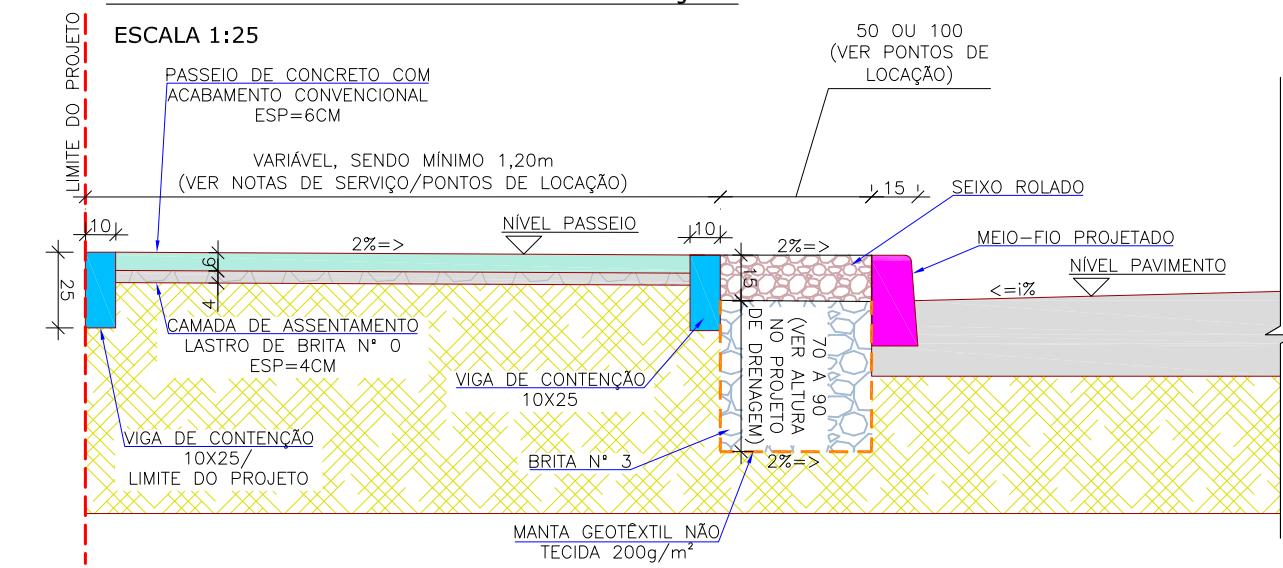


ESTRUTURA - PASSEIO E REBAIXO EM CONCRETO CONVENCIONAL

| ITEM | LEGENDA | DESCRIÇÃO | ESPESSURA | MATERIAL | ESPECIFICAÇÃO |
|------|----------------|--------------|-----------|--|---------------|
| 1 | [REVESTIMENTO] | REVESTIMENTO | 6,0 cm | CONCRETO APARENTE COM ACABAMENTO CONVENCIONAL - FCK > 20 MPa | - |
| 2 | [BASE] | BASE | 4,0 cm | LASTRO DE BRITA N° 0 | - |
| 3 | [FUNDÃO] | FUNDÃO | - | TERRENO EXISTENTE/CAMADA FINAL DE TERRAPLENAGEM | - |

| REV | DATA | DESCRIÇÃO | EXE | VER | APR | TYP SA ENGE CORPS GreenBlue Management | azimute ENGENHARIA | PREFEITURA MUNICIPAL DE JOINVILLE SECRETARIA DE ADMINISTRAÇÃO E PLANEJAMENTO DRENAGEM SUSTENTÁVEL - VILA NOVA | ETAPA: PROJETOS EXECUTIVOS PROJETO DE ACESSIBILIDADE E PAISAGÍSTICO DETALHES GERAIS | | |
|-----|----------|-----------------|------|-------|--------|--|-----------------------|--|---|-----------------------|-------------------------|
| | | | | | | | | | | EXECUÇÃO G.V. | DATA 15/07/21 |
| 00 | 04/05/21 | EMISSÃO INICIAL | F.R. | E.R.N | M.B.S. | | | | | VERIFICAÇÃO E.R.N. | DATA 15/07/21 |
| 01 | 02/06/21 | AJUSTES GERAIS | F.R. | E.R.N | M.B.S. | | | | | APROVAÇÃO M.B.S. | DATA 15/07/21 |
| 02 | 22/06/21 | AJUSTES GERAIS | B.N. | E.R.N | M.B.S. | | | | | | |
| 03 | 15/07/21 | AJUSTES GERAIS | G.V. | E.R.N | M.B.S. | | | | | | |
| | | | | | | | | MARIA BERNARDETE DE SOUSA SENDER RESPONSÁVEL TÉCNICO <i>Maria Bernadete Sousa Sender (23 de Outubro de 2021 19:30 ADT)</i> | DES. N° | 1439DGLD0335 | ESCALA IND. 01/09 |
| | | | | | | | | ART SC 7447764-8 CREA-SC 172586-9 | REV. | 03 | Pág. 7 |

DETALHE I - CONFORMAÇÃO COM BRITA
ESCALA 1:25

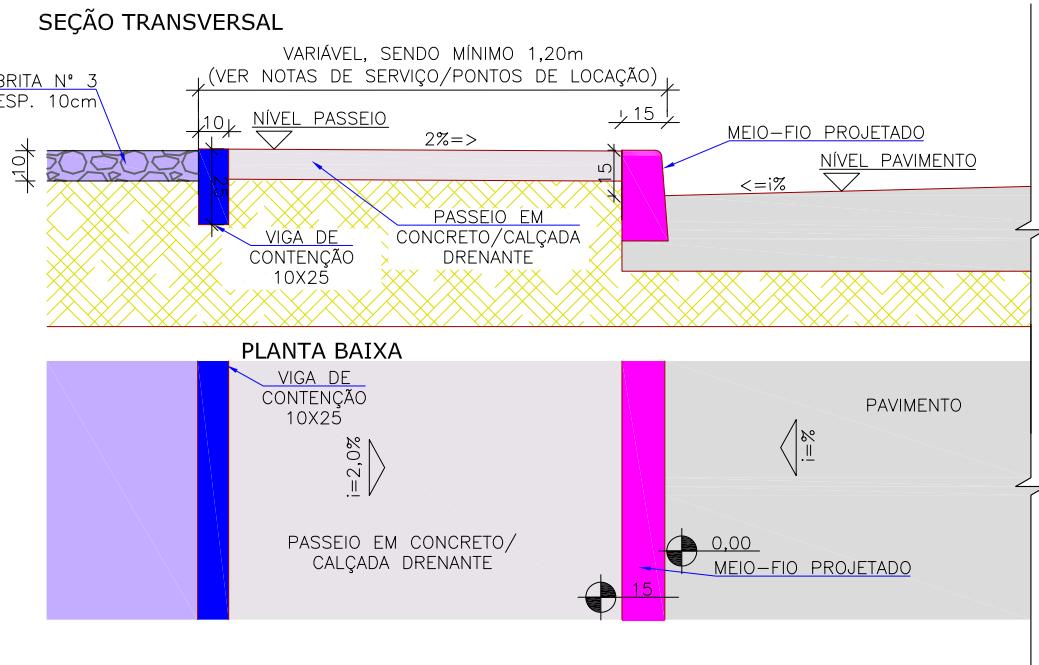

NOTAS ESPECÍFICAS - PAISAGISMO


NOME CIENTÍFICO: EQUISSETUM SPP
NOME POPULAR: CAVALINHA

- TIPO DE SOLO: SOLOS HÚMIDOS, ARGILA-SILICIOSOS, ARGILOSOS, BEM DRENADOS, PH ENTRE 6,5 – 7,5;
- ORIGEM DO SOLO: MATERIAL DE CORTE;
- PREPARAÇÃO DO SOLO: SEM CONTROLE NO GRAU DE COMPACTAÇÃO;
- COMERCIALIZAÇÃO: EM SEMENTES OU MUDAS. SENDO NESSA OBRA, ADOTADA A AQUISIÇÃO DE MUDAS.
- PLANTAÇÃO: REALIZAR O PLANTIO DA MUDA COM PROFUNDIDADE DE 10 A 20CM.

NOME CIENTÍFICO: AXONOPUS COMPRESSUS
NOME POPULAR: GRAMA SÃO CARLO


- TIPO DE SOLO: SOLO RICO EM MATERIA ORGÂNICA E FERTILIZADO COM NPK 10-10-10 (50 g/m²);
- ORIGEM DO SOLO: MATERIAL DE CORTE;
- PREPARAÇÃO DO SOLO: SEM CONTROLE NO GRAU DE COMPACTAÇÃO NO SOLO; DEVEM SER LIVRES DA PRESENÇA DE PEDRAS, SUJEIRA, ENTULHOS, ERVAS DANINHAS, RESTOS DE VEGETAÇÃO; A ÁREA DEVE SER NIVELADA;
- COMERCIALIZAÇÃO: A GRAMA SÃO CARLOS É OBTIDA EM PLACAS NO TAMANHO DE 40CM X 125CM EM ROLOS;
- PLANTAÇÃO: UMA VEZ DESCARREGADA, A GRAMA DEVE SER PLANTADA IMEDIATAMENTE E AS PLACAS COLOCADAS UMA AO LADO DA OUTRA.

DETALHE TIPO J
SEÇÃO TRANSVERSAL DA CALÇADA CONVENCIONAL COM CANTEIRO
ESCALA 1:25

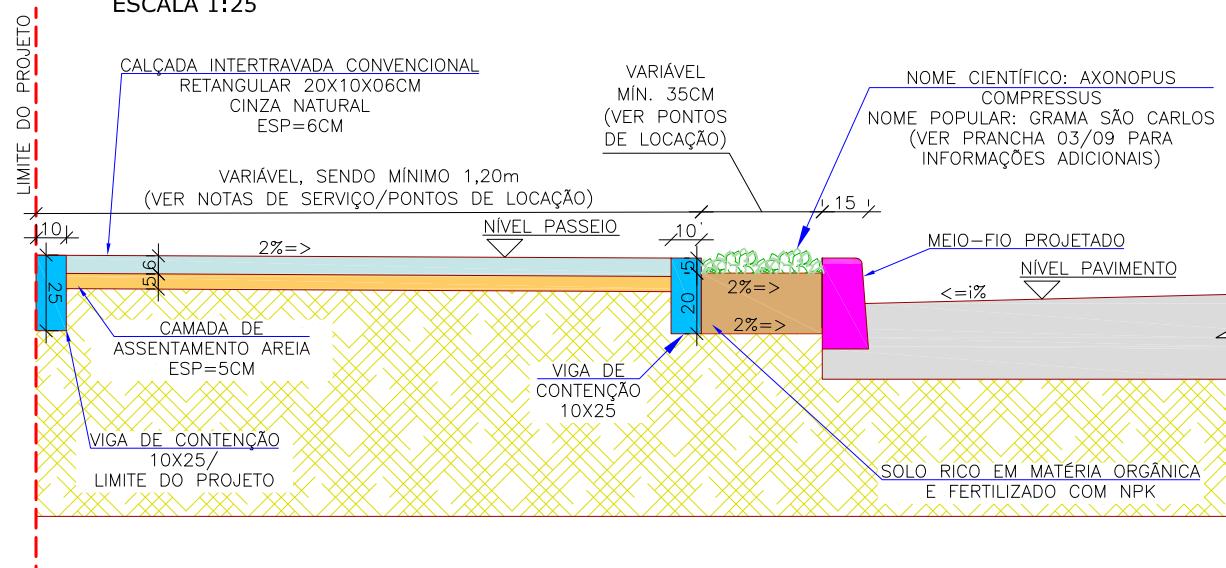

NOTAS ESPECÍFICAS CALÇADA DRENANTE:
1. FOI INDICADA VIGA DE TRAVAMENTO ONDE O PASSEIO NÃO POSSUÍ UM LIMITADOR FÍSICO COM FUNÇÃO DE TRAVAMENTO DA ESTRUTURA DO PASSEIO, COMO: MURO DE ALVENARIA, MURO DE CONTENÇÃO EXISTENTE, ENTRE OUTROS;
2. DIMENSÕES EM CENTÍMETRO, EXCETO ONDE INDICADO.

DETALHE TIPO K
SEÇÃO TRANSVERSAL DA CALÇADA CONVENCIONAL SEM CANTEIRO
ESCALA 1:25

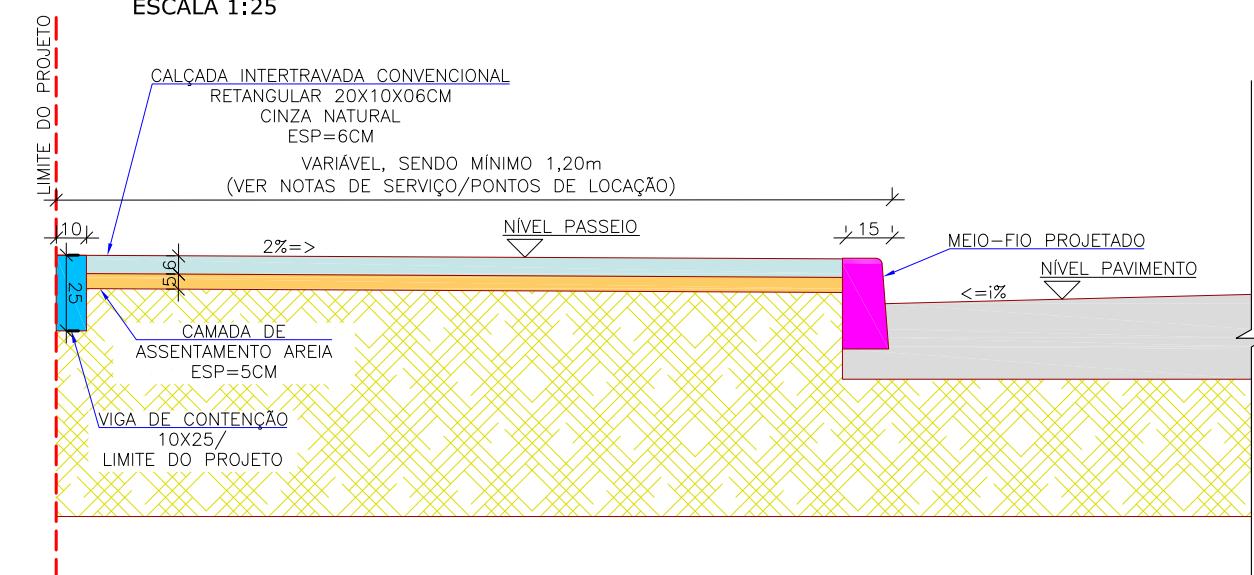


| ITEM | LEGENDA | DESCRIÇÃO | ESPESSURA | ESTRUTURA - CALÇADA DRENANTE | |
|------|--------------|--------------|-----------|--|----------------|
| | | | | MATERIAL | ESPECIFICAÇÃO |
| 1 | [Blue Box] | REVESTIMENTO | 6,0 cm | PAVER CONVENTIONAL RETANGULAR 20X10X06CM - CINZA NATURAL - FCK > 20 MPa* | NBR 15953:2011 |
| 2 | [Orange Box] | BASE | 5,0 cm | AREIA | NBR 15953:2011 |
| 3 | [Yellow Box] | FUNDÃO | - | TERRENO EXISTENTE/CAMADA FINAL DE TERRAPLENAGEM | - |

| REV | DATA | DESCRÍÇÃO | EXE | VER | APR |    |  | PREFEITURA MUNICIPAL DE JOINVILLE | | | ETAPA: | PROJETOS EXECUTIVOS | | |
|-----|----------|-----------------|------|-------|--------|---|---|-----------------------------------|----------|---|-------------|--|--|--|
| | | | | | | | | EXECUÇÃO | DATA | SECRETARIA DE ADMINISTRAÇÃO E PLANEJAMENTO | | PROJETO DE ACESSIBILIDADE E PAISAGÍSTICO DETALHES GERAIS | | |
| 00 | 04/05/21 | EMISSÃO INICIAL | F.R. | E.R.N | M.B.S. | | | G.V. | 15/07/21 | DRENAGEM SUSTENTÁVEL - VILA NOVA | | | | |
| 01 | 02/06/21 | AJUSTES GERAIS | F.R. | E.R.N | M.B.S. | | | VERIFICAÇÃO | E.R.N. | MARIA BERNARDETE DE SOUSA SENDER RESPONSÁVEL TÉCNICO <i>Maria Bernadete Souza Sender</i> (22 de Outubro de 2021 15:20:40) | DES. N° | | | |
| 02 | 22/06/21 | AJUSTES GERAIS | B.N. | E.R.N | M.B.S. | | | APROVAÇÃO | M.B.S. | ART SC 7447764-8 CREA-SC 172586-9 | ESCALA IND. | 03/09 | | |
| 03 | 15/07/21 | AJUSTES GERAIS | G.V. | E.R.N | M.B.S. | | | | | | REV. | 03 | | |


REBAIXO DE ACESSIBILIDADE - TIPO 01

LARGURA DO PASSEIO \geq 3,00m

ESCALA 1:50

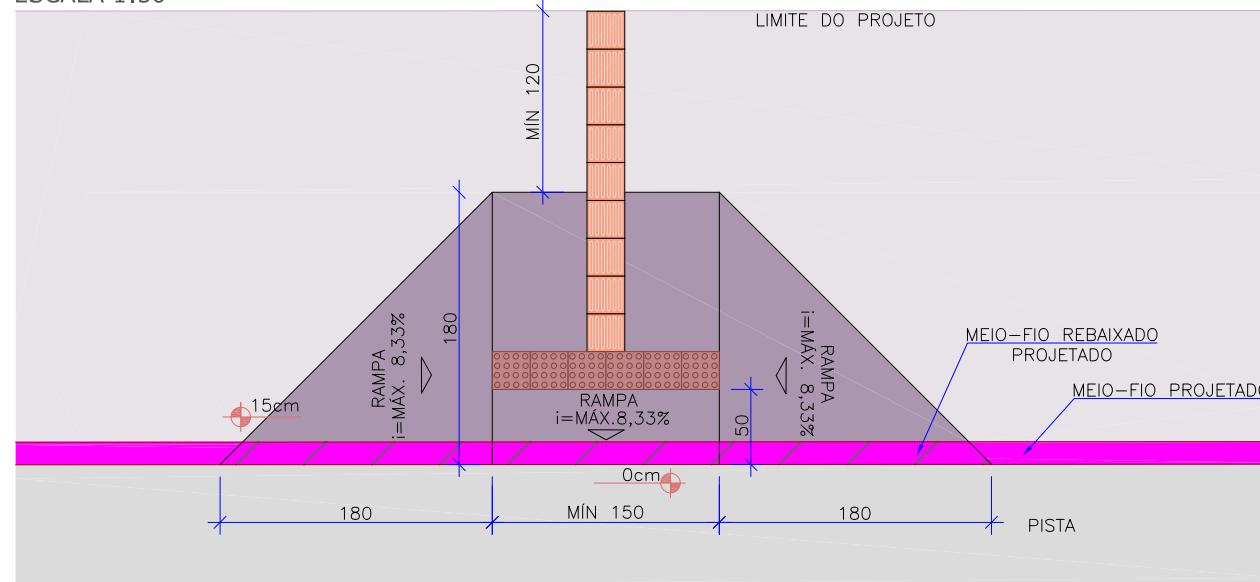


PLANTA

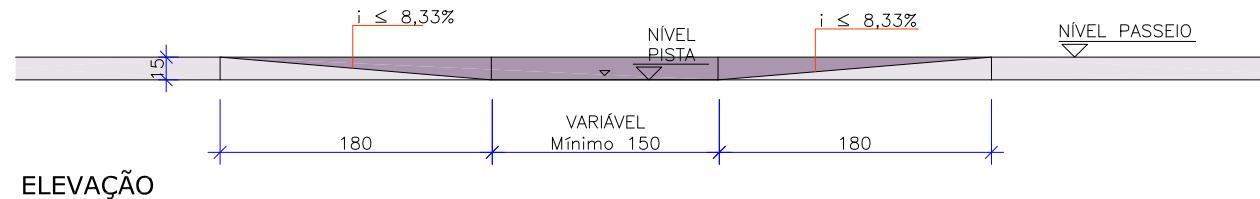


REBAIXO DE ACESSIBILIDADE - TIPO 03

1,75m \leq LARGURA DO PASSEIO $<$ 2,00m

ESCALA 1:50

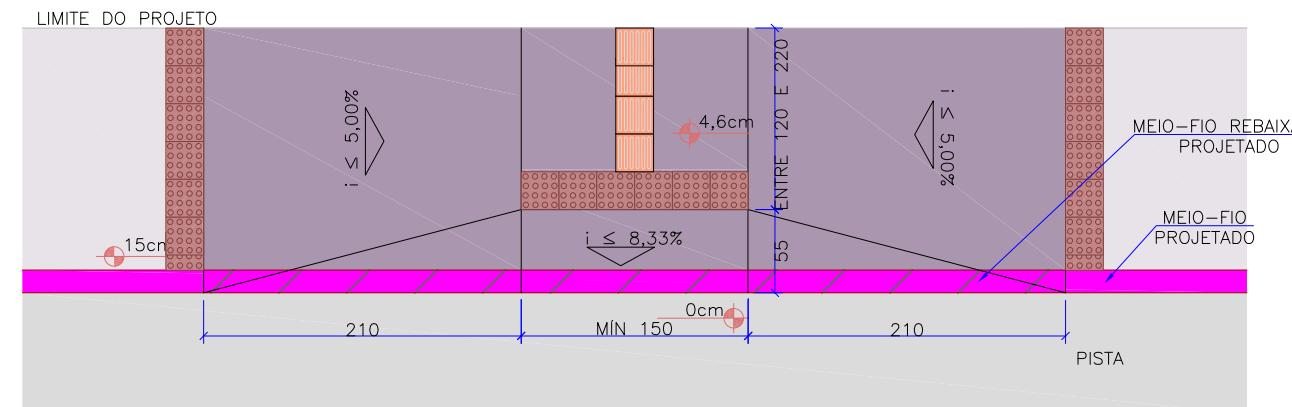

PLANTA

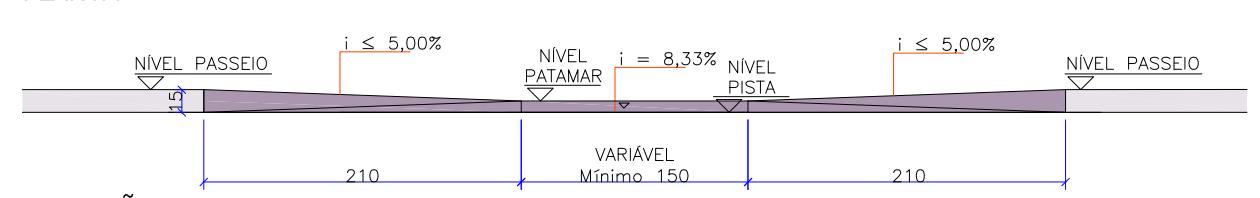


ELEVAÇÃO


REBAIXO DE ACESSIBILIDADE - TIPO 02

2,00m \leq LARGURA DO PASSEIO $<$ 3,00m

ESCALA 1:50

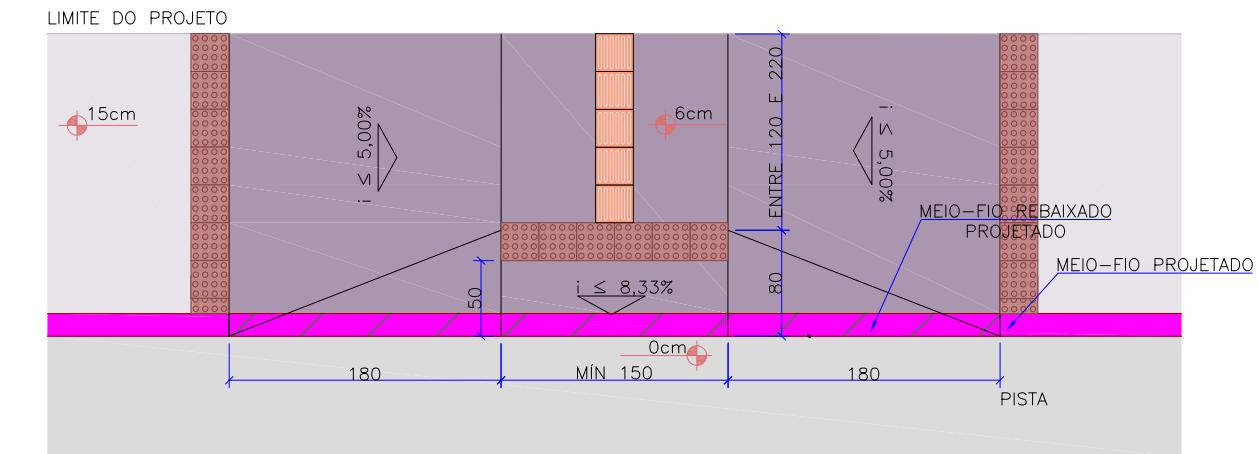


PLANTA

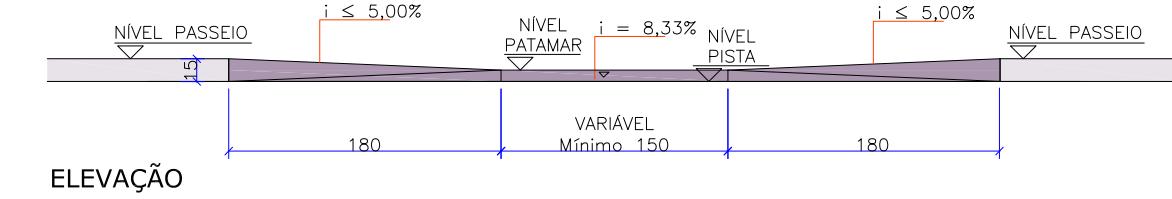


REBAIXO DE ACESSIBILIDADE - TIPO 04

LARGURA DO PASSEIO $<$ 1,75m

ESCALA 1:50

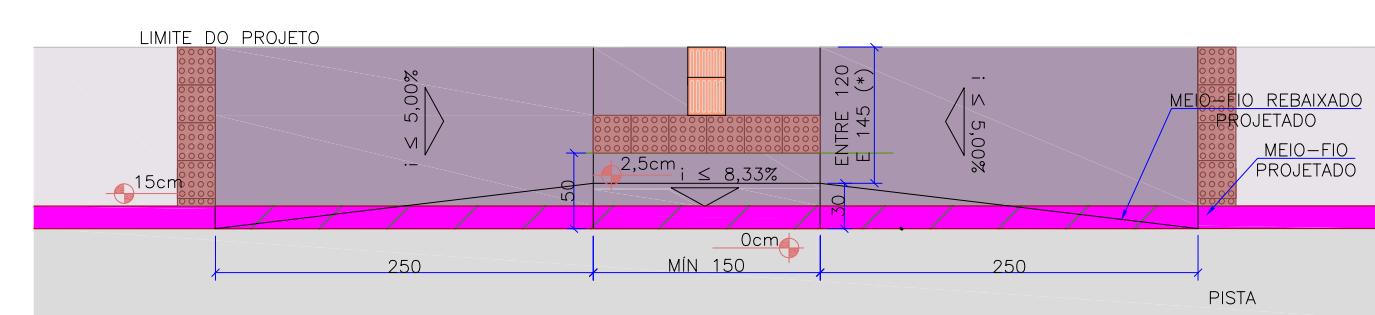

PLANTA

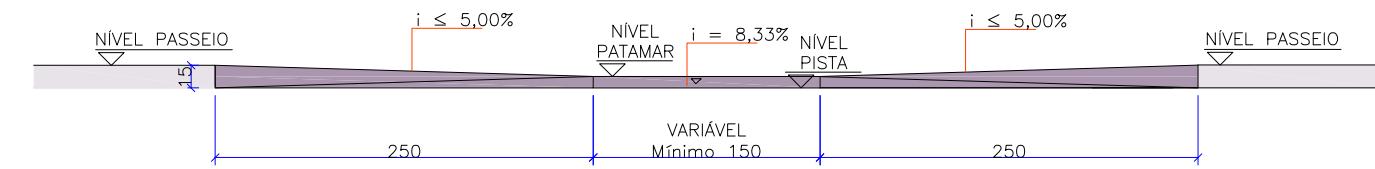

ELEVAÇÃO

PREFEITURA MUNICIPAL
DE JOINVILLE



SECRETARIA DE ADMINISTRAÇÃO E
PLANEJAMENTO

DRENAGEM SUSTENTÁVEL - VILA NOVA

MARIA BERNARDETTE DE SOUSA SENDER
RESPONSÁVEL TÉCNICO

Maria Bernardete Sousa Sender (22 de Outubro de 2021 15:25 PDT)

ART SC 7447764-8
CREA-SC 172586-9

ETAPA:
PROJETOS EXECUTIVOS

PROJETO DE ACESSIBILIDADE E
PAISAGÍSTICO
DETALHES GERAIS


DES. N°
1439DGLD0335
ESCALA
IND.
04/09
REV.
03

| REV | DATA | DESCRÍÇÃO | EXE | VER | APR | TYPSA | ENGECORPS | GreenBlue Management | azimute ENGENHARIA | PREFEITURA MUNICIPAL DE JOINVILLE | SECRETARIA DE ADMINISTRAÇÃO E PLANEJAMENTO | ETAPA: PROJETOS EXECUTIVOS |
|-----|----------|-----------------|------|-------|--------|-----------------------|------------------|----------------------|--------------------|--|--|-------------------------------|
| 00 | 04/05/21 | EMISSÃO INICIAL | F.R. | E.R.N | M.B.S. | | | | | | | |
| 01 | 02/06/21 | AJUSTES GERAIS | F.R. | E.R.N | M.B.S. | | | | | | | |
| 02 | 22/06/21 | AJUSTES GERAIS | B.N. | E.R.N | M.B.S. | | | | | | | |
| 03 | 15/07/21 | AJUSTES GERAIS | G.V. | E.R.N | M.B.S. | EXECUÇÃO G.V. | DATA 15/07/21 | | | DRENAGEM SUSTENTÁVEL - VILA NOVA | | |
| | | | | | | VERIFICAÇÃO E.R.N. | DATA 15/07/21 | | | MARIA BERNARDETTE DE SOUSA SENDER RESPONSÁVEL TÉCNICO | | |
| | | | | | | APROVAÇÃO M.B.S. | DATA 15/07/21 | | | <i>Maria Bernardete Sousa Sender</i> (22 de Outubro de 2021 15:25 PDT) | | |
| | | | | | | | | | | ART SC 7447764-8 CREA-SC 172586-9 | | |


REBAIXO DE ACESSIBILIDADE - TIPO 05

ESCALA 1:50

LIMITE DO PROJETO

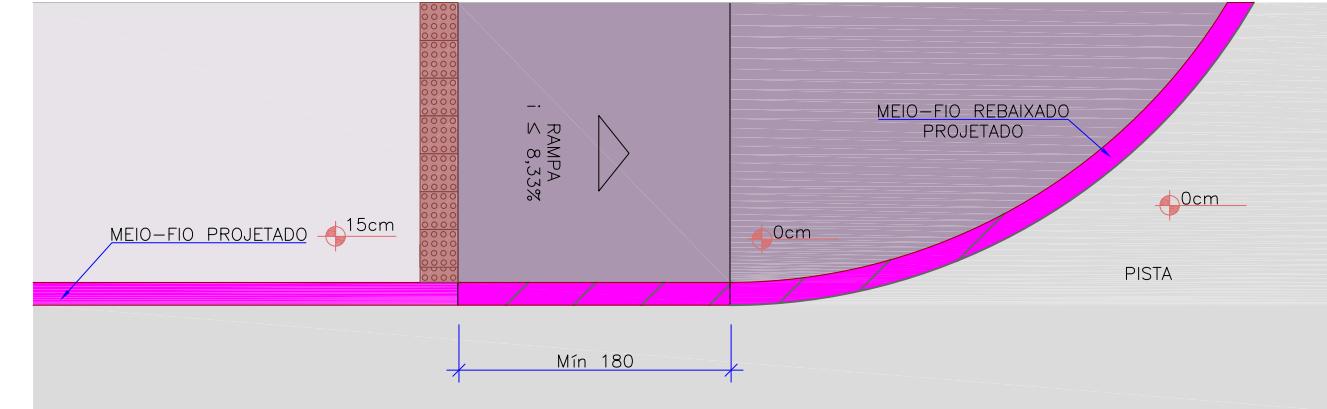

PLANTA

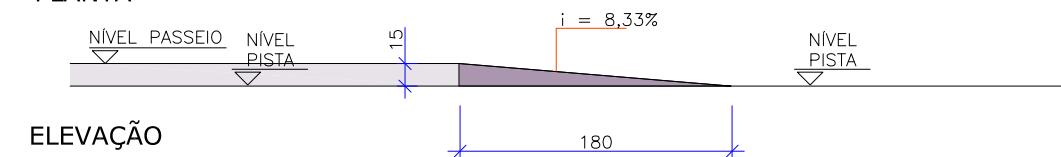


ELEVAÇÃO


NOTAS ESPECÍFICAS:
1. OS REBAIXOS DE ACESSIBILIDADE EM LOCAIS COM PASSEIO DRENANTE SEGUIRAM O MESMO MATERIAL INDICADO NO DETALHE B.
2. OS REBAIXOS DE ACESSIBILIDADE EM LOCAIS COM PASSEIOS DE CONCRETO SEGUIRAM O MESMO MATERIAL DO DETALHE E;

REBAIXO DE ACESSO DE VEÍCULOS - CONCRETO CONVENCIONAL

ESCALA 1:50

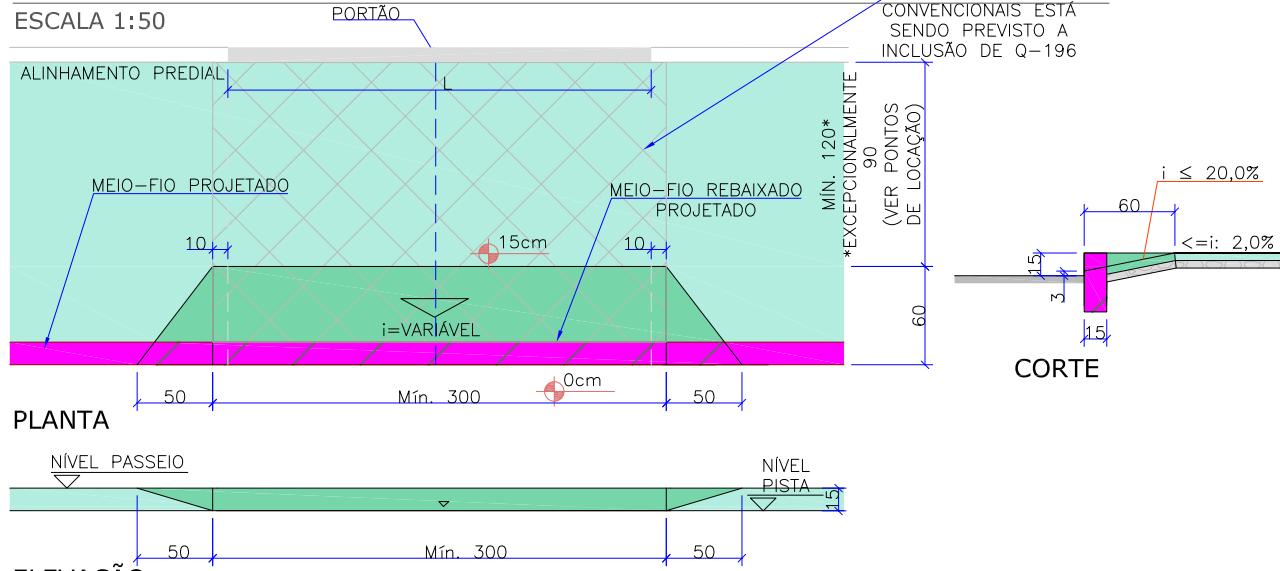

PLANTA

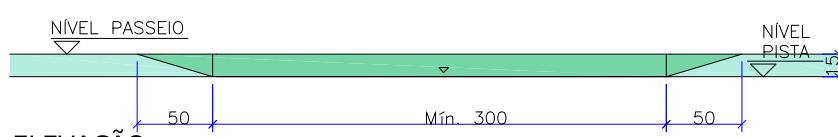

ELEVAÇÃO


NOTAS:

- O CENTRO DO REBAIXO FOI ALINHADO COM O CENTRO DO PORTÃO/ENTRADA DE VEÍCULOS.
- NO CASO DE PASSEIOS ESTREITOS (LARGURA ENTRE 1,20M E 1,50M) A LARGURA DA RAMPA DEVER SER DE 0,30M, ESTA SITUAÇÃO SE APLICA NAS RUAS ORESTES GIRARD E SEM DENOMINAÇÃO 04 E EM UM TRECHO DAS RUAS OLÍVIO MENESTRINA E MARCOS JOÃO SERAFIM, CONFORME INDICAÇÃO NO PROJETO GEOMÉTRICO.


| ESTRUTURA - PASSEIO E REBAIXO EM ACESSO AOS LOTES COM REVESTIMENTO EM CONCRETO CONVENCIONAL | | | | | |
|---|---------|--------------|----------|--|---------------|
| ITEM | LEGENDA | DESCRIÇÃO | ESPESURA | MATERIAL | ESPECIFICAÇÃO |
| 1 | | REVESTIMENTO | 6,0 cm | CONCRETO APARENTE COM ACABAMENTO CONVENCIONAL - FCK > 20 MPa | - |
| 2 | | - | - | TELA Q-196 | - |
| 3 | | BASE | 4,0 cm | LASTRO DE BRITA N° 0 | - |
| 4 | | FUNDÃO | - | TERRENO EXISTENTE/CAMADA FINAL DE TERRAPLENAGEM | - |

REBAIXO DE ACESSO DE VEÍCULOS - PAVIMENTO DRENANTE

ESCALA 1:50

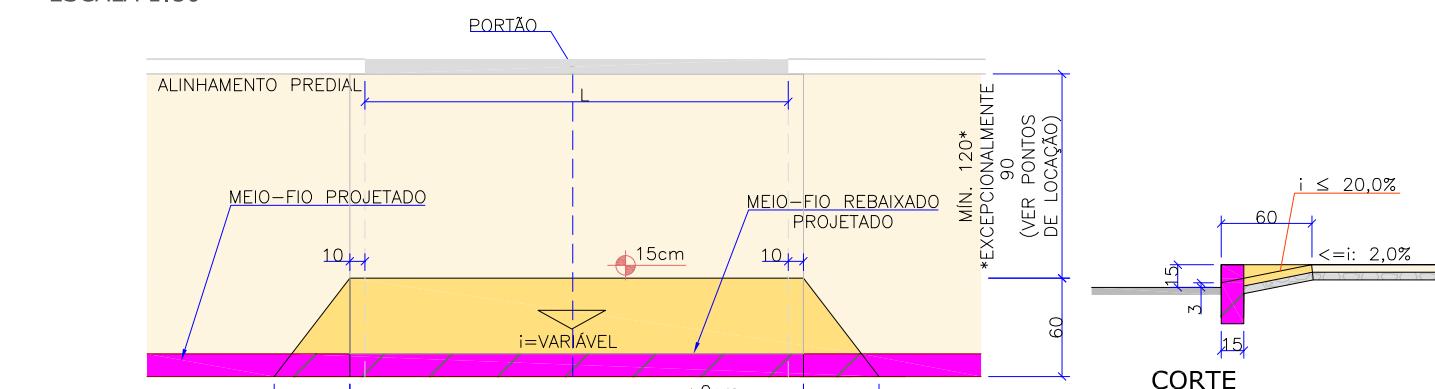

PLANTA

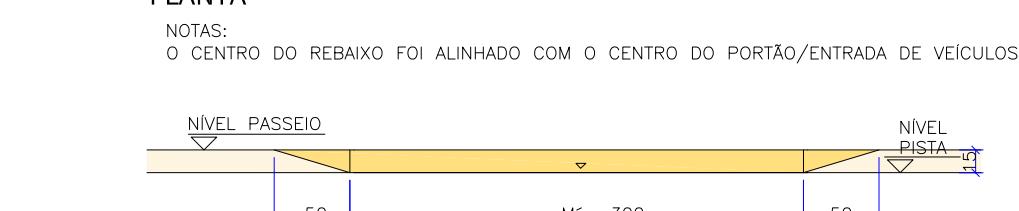

ELEVAÇÃO

| ESTRUTURA - PASSEIO E REBAIXO DRENANTE | | | | | |
|--|---------|--------------|----------|--|----------------|
| ITEM | LEGENDA | DESCRIÇÃO | ESPESURA | MATERIAL | ESPECIFICAÇÃO |
| 1 | | REVESTIMENTO | 6,0 cm | PAVER DRENANTE RETANGULAR 20X10X06CM - CINZA NATURAL - FCK > 20 MPa* | NBR 16416:2015 |
| 2 | | BASE | 5,0 cm | PEDRISCO | NBR 16416:2015 |
| 3 | | FUNDÃO | - | TERRENO EXISTENTE/CAMADA FINAL DE TERRAPLENAGEM | - |

| REV | DATA | DESCRIÇÃO | EXE | VER | APR |
|-----|----------|-----------------|------|-------|--------|
| 00 | 04/05/21 | EMISSÃO INICIAL | F.R. | E.R.N | M.B.S. |
| 01 | 02/06/21 | AJUSTES GERAIS | F.R. | E.R.N | M.B.S. |
| 02 | 22/06/21 | AJUSTES GERAIS | B.N. | E.R.N | M.B.S. |
| 03 | 15/07/21 | AJUSTES GERAIS | G.V. | E.R.N | M.B.S. |

| | | |
|-----------------------|------------------|--|
| | | |
| EXECUÇÃO G.V. | DATA 15/07/21 | |
| VERIFICAÇÃO E.R.N. | DATA 15/07/21 | |
| APROVAÇÃO M.B.S. | DATA 15/07/21 | |

PREFEITURA MUNICIPAL
DE JOINVILLE

SECRETARIA DE ADMINISTRAÇÃO E
PLANEJAMENTO

DRENAGEM SUSTENTÁVEL - VILA NOVA

MARIA BERNARDETE DE SOUSA SENDER
RESPONSÁVEL TÉCNICO
Maria Bernadete Sousa Sender
ART SC 7447764-8
CREA-SC 172586-9

ETAPA:
PROJETOS EXECUTIVOS

PROJETO DE ACESSIBILIDADE E
PAISAGÍSTICO
DETALHES GERAIS

DES. N°
1439DGLD0335
ESCALA
IND. 05/09
REV.
03


DETALHE SINALIZAÇÃO TÁTIL DIRECIONAL

ESCALA 1:50


DETALHE PISO TÁTIL



Sinalização tátil direcional
25cm x 25cm x e=6cm

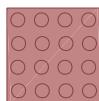


Sinalização tátil de alerta
25cm x 25cm x e=6cm

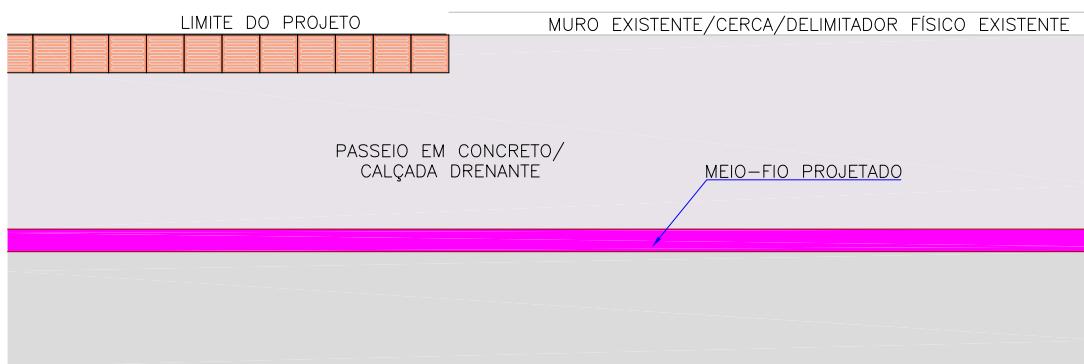

*CONFORME O ITEM 7.8.1 DA NORMA ABNT NBR 16537/2016 "A SINALIZAÇÃO TÁTIL DIRECIONAL DEVE SER UTILIZADA CONTORNANDO O LIMITE DE LOTES NÃO EDIFICADOS ONDE EXISTA DESCONTINUIDADE DA REFERÊNCIA EDIFICADA, COMO POSTOS DE GASOLINA, ACESSOS A GARAGENS, ESTACIONAMENTOS OU QUANDO O EDIFÍCIO ESTIVER RECUADO"

DETALHE SINALIZAÇÃO TÁTIL DIRECIONAL - QUADRAS SEM EDIFICAÇÕES


ESCALA 1:50

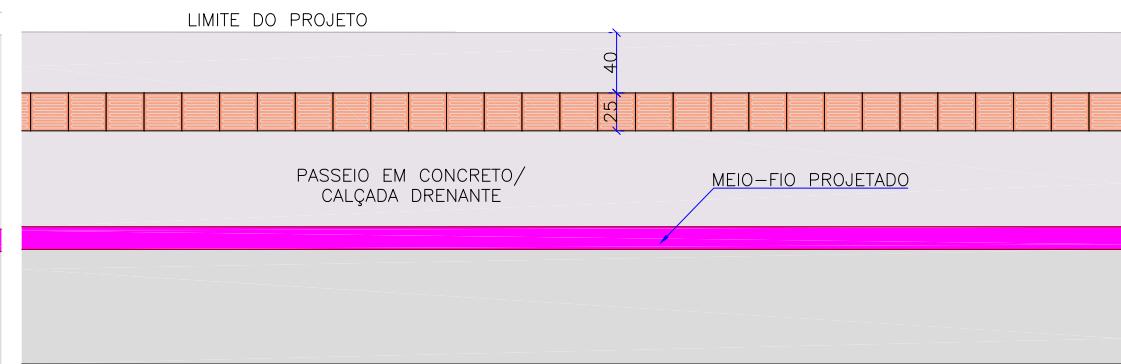

*CONFORME O ITEM 7.8.1 DA NORMA ABNT NBR 16537/2016 "A SINALIZAÇÃO TÁTIL DIRECIONAL DEVE SER UTILIZADA CONTORNANDO O LIMITE DE LOTES NÃO EDIFICADOS ONDE EXISTA DESCONTINUIDADE DA REFERÊNCIA EDIFICADA, COMO POSTOS DE GASOLINA, ACESSOS A GARAGENS, ESTACIONAMENTOS OU QUANDO O EDIFÍCIO ESTIVER RECUADO"


DETALHE PODOTÁTIL MUDANÇA DE DIREÇÃO

ESCALA 1:50

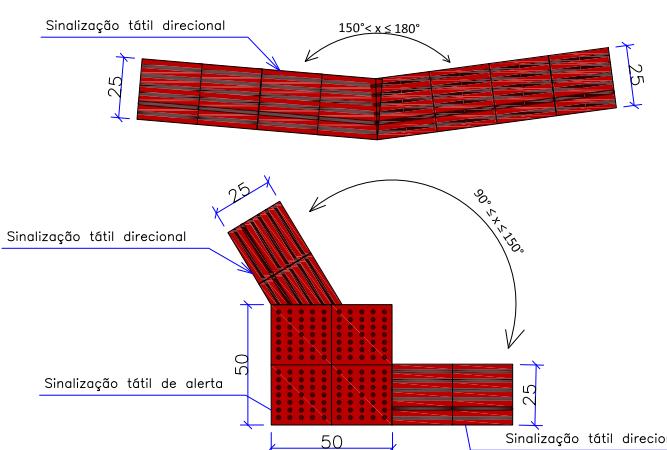


DETALHE PODOTÁTIL ENCONTRO 03 FAIXAS DIRECIONAIS

ESCALA 1:50

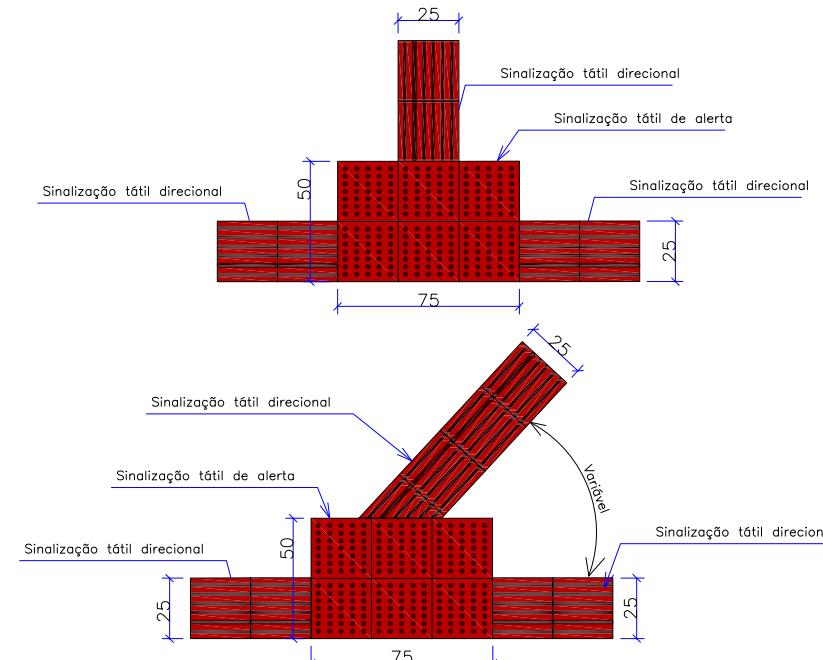

MEIO-FIO

ESCALA 1:10

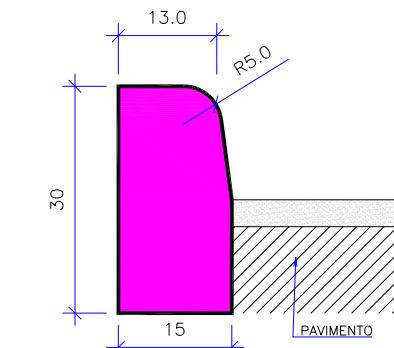


| CONSUMOS MÉDIOS | |
|-------------------------|-------------------------|
| CONCRETO fck ≥ 20 MPa | 0,025 m ³ /m |
| FORMAS DE MADEIRA COMUM | 0,500 m ² /m |

NOTAS: OBS: MEDIDAS EM CM

- 1 - DIMENSÕES EM CM;
- 2 - OS MEIOS-FIOS SERÃO PRÉ-MOLDADOS;
- 3 - AS QUANTIDADES DE FORMAS INDICADAS APPLICAM-SE AO CASO DE MEIO-FIOS MOLDADOS "IN LOCO" POR PROCESSOS CONVENCIONAIS.

VIGA DE CONTENÇÃO 10X25cm

ESCALA 1:10

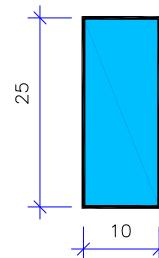

| CONSUMOS MÉDIOS | |
|-------------------------|-------------------------|
| CONCRETO fck ≥ 20 MPa | 0,043 m ³ /m |
| FORMAS DE MADEIRA COMUM | 0,60 m ² /m |


OBS: MEDIDAS EM CM

| REV | DATA | DESCRIÇÃO | EXE | VER | APR | | PREFEITURA MUNICIPAL DE JOINVILLE | PREFEITURA MUNICIPAL DE JOINVILLE | SECRETARIA DE ADMINISTRAÇÃO E PLANEJAMENTO | DRENAGEM SUSTENTÁVEL - VILA NOVA | PROJETOS EXECUTIVOS | |
|-----|----------|-----------------|------|-------|--------|-------------|---------------------------------------|-----------------------------------|--|----------------------------------|--------------------------------------|-------------------|
| | | | | | | | | | | | | |
| 00 | 04/05/21 | EMISSÃO INICIAL | F.R. | E.R.N | M.B.S. | | | | | | | |
| 01 | 02/06/21 | AJUSTES GERAIS | F.R. | E.R.N | M.B.S. | | | | | | | |
| 02 | 22/06/21 | AJUSTES GERAIS | B.N. | E.R.N | M.B.S. | | | | | | | |
| 03 | 15/07/21 | AJUSTES GERAIS | G.V. | E.R.N | M.B.S. | | | | | | | |
| | | | | | | EXECUÇÃO | G.V. | DATA | 15/07/21 | | | |
| | | | | | | VERIFICAÇÃO | E.R.N. | DATA | 15/07/21 | | | |
| | | | | | | APROVAÇÃO | M.B.S. | DATA | 15/07/21 | | | |
| | | | | | | | | | | MARIA BERNARDETE DE SOUSA SENDER | RESPONSÁVEL TÉCNICO | DES. N° |
| | | | | | | | | | | Maria Bernardete Souza Sender | ART SC 7447764-8 CREA-SC 172586-9 | 1439DGLD0335 |
| | | | | | | | | | | | | ESCALA IND. 06/09 |
| | | | | | | | | | | | | REV. 03 |

REBAIXO DE ACESSIBILIDADE - TIPO 01

LARGURA DO PASSEIO ≥ 3,00m


ESCALA 1:50

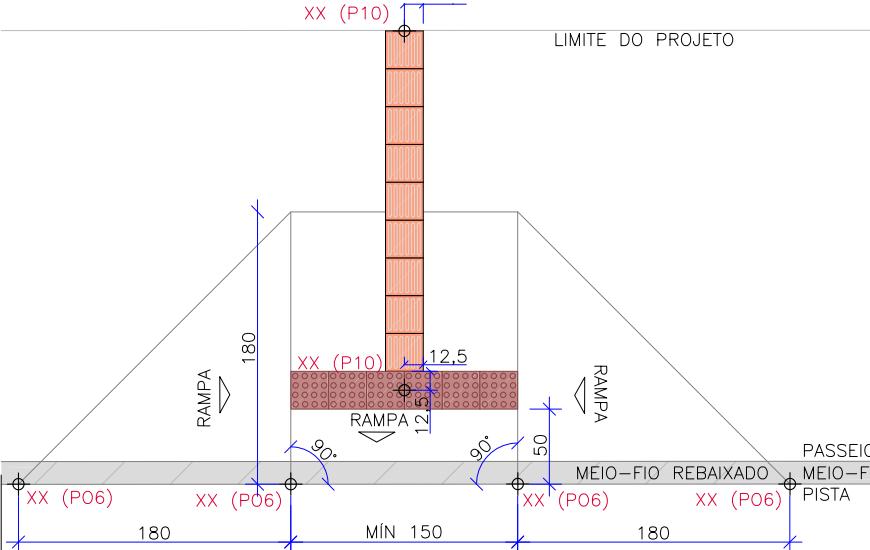

REBAIXO DE ACESSIBILIDADE - TIPO 02

2,00m ≤ LARGURA DO PASSEIO < 3,00m


ESCALA 1:50

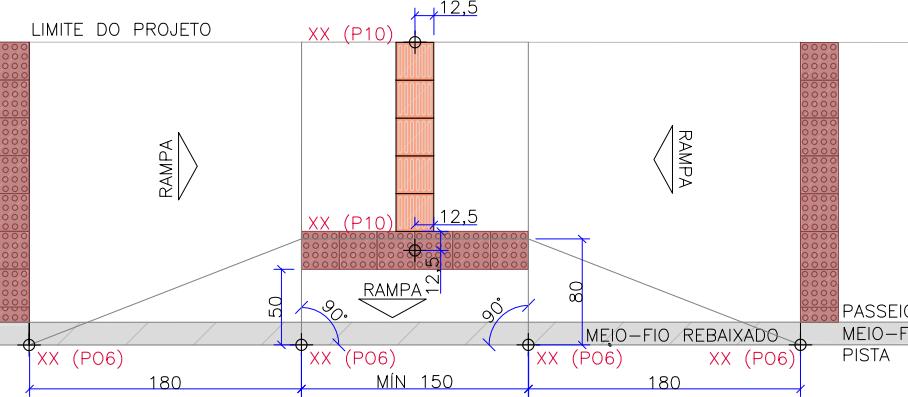

REBAIXO DE ACESSIBILIDADE - TIPO 03

1,75m ≤ LARGURA DO PASSEIO < 2,00m


ESCALA 1:50

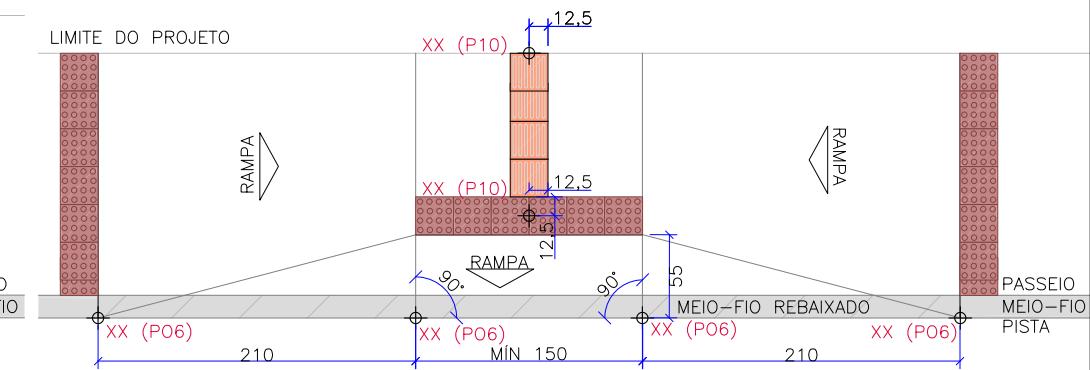

REBAIXO DE ACESSIBILIDADE - TIPO 04


LARGURA DO PASSEIO < 1,75m

ESCALA 1:50

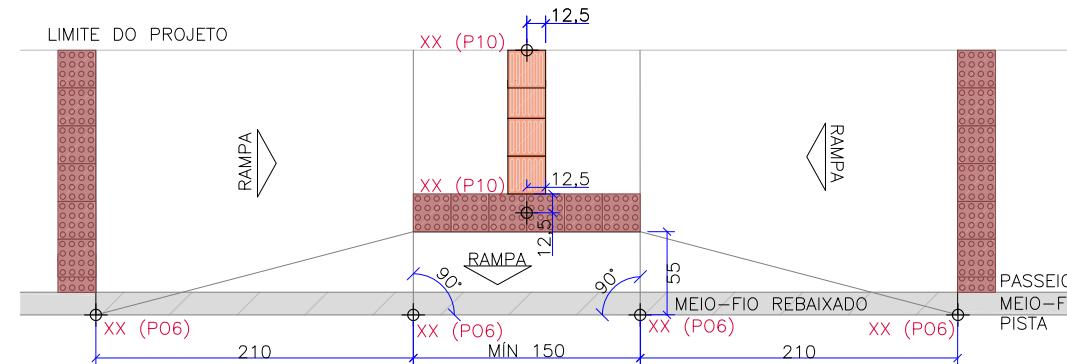


REBAIXO DE ACESSIBILIDADE - TIPO 05

ESCALA 1:5

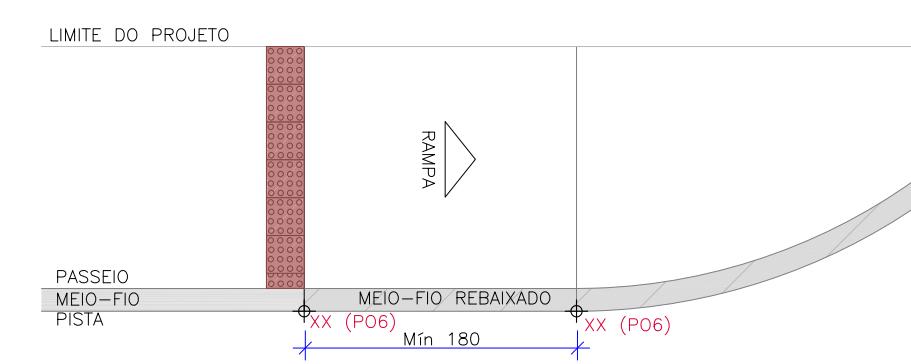


REBAIXO DE ACESSO DE VEÍCULOS - SEM CANTEIRO/VALA DE RETENÇÃO/JARDIM DE CHUVA

ESCALA 1:50

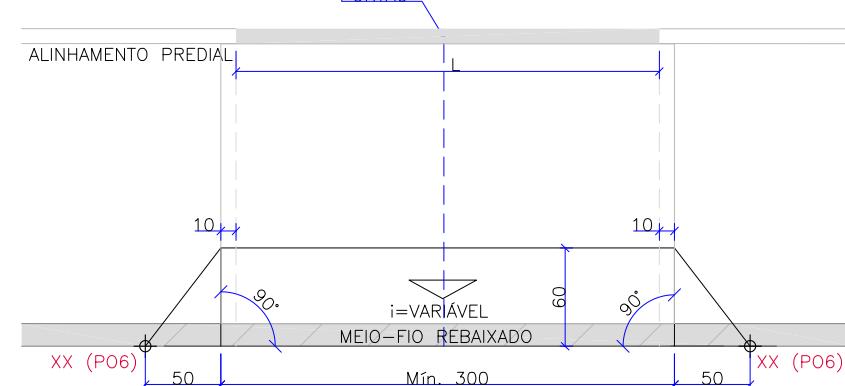


REBAIXO DE ACESSO DE VEÍCULOS - COM CANTEIRO/VALA DE RETENÇÃO/JARDIM DE CHUVA

ESCALA 1:5

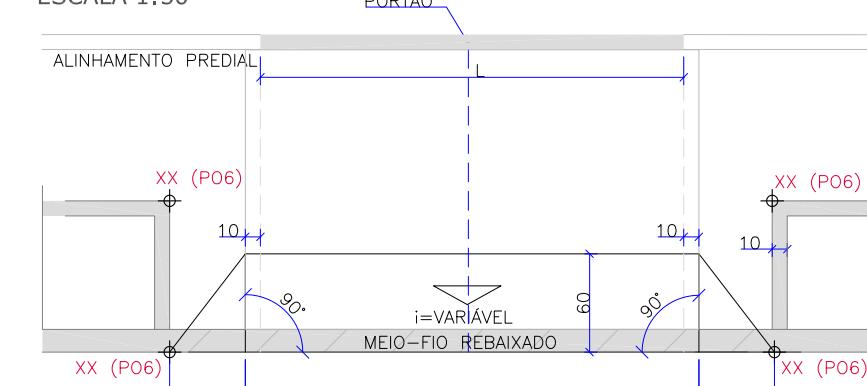

DETALHE DOS PONTOS DE LOCAÇÃO NO PODOTÁTU

LOCAÇÃO
ESCALA 1-50

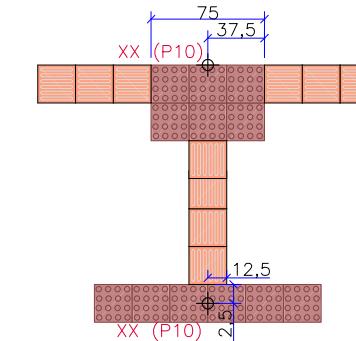



LEGENDA

- » **XX (P06)** PONTOS DE LOCAÇÃO APRESENTADOS NA PLANTA BAIXA DO PRODUTO 06(P06)–PROJETO EXECUTIVO GEOMÉTRICO.
- » **XX (P10)** PONTOS DE LOCAÇÃO APRESENTADOS NA PLANTA BAIXA DO PRODUTO 10(P10)–PROJETO EXECUTIVO DE ACESSIBILIDADE E PAISAGÍSTICO.

| REV | DATA | DESCRÍÇÃO | EXE | VER | APR | |  |  PREFEITURA MUNICIPAL DE JOINVILLE SECRETARIA DE ADMINISTRAÇÃO E PLANEJAMENTO | PREFEITURA MUNICIPAL DE JOINVILLE | ETAPA: | PROJETOS EXECUTIVOS | | |
|-----|----------|-----------------|------|-------|--------|--|---|--|--|--------------|--|-------|--|
| | | | | | | | | | | | PROJETO DE ACESSIBILIDADE E PAISAGISTICO DETALHES GERAIS | | |
| 00 | 04/05/21 | EMISSÃO INICIAL | F.R. | E.R.N | M.B.S. | | | | | | | | |
| 01 | 02/06/21 | AJUSTES GERAIS | F.R. | E.R.N | M.B.S. | | | | | | | | |
| 02 | 22/06/21 | AJUSTES GERAIS | B.N. | E.R.N | M.B.S. | | | | | | | | |
| 03 | 15/07/21 | AJUSTES GERAIS | G.V. | E.R.N | M.B.S. | | EXECUÇÃO G.V. | DATA 15/07/21 | DRENAGEM SUSTENTÁVEL - VILA NOVA | | | | |
| | | | | | | | VERIFICAÇÃO E.R.N. | DATA 15/07/21 | MARIA BERNARDETE DE SOUSA SENDER RESPONSÁVEL TÉCNICO <i>Maria Bernadete Sousa Sender</i> <small>(22 de October de 2021 19:20 ADT)</small> | | DES. N° | | |
| | | | | | | | APROVAÇÃO M.B.S. | DATA 15/07/21 | ART SC 7447764-8 CREA-SC 172586-9 | 1439DGLD0335 | ESCALA IND. | 07/09 | |
| | | | | | | | | | | | REV. | 03 | |

DETALHE DO GUARDA-CORPO

ESCALA 1:50

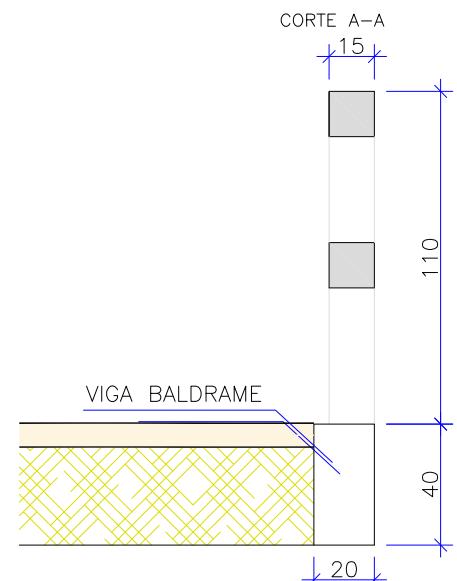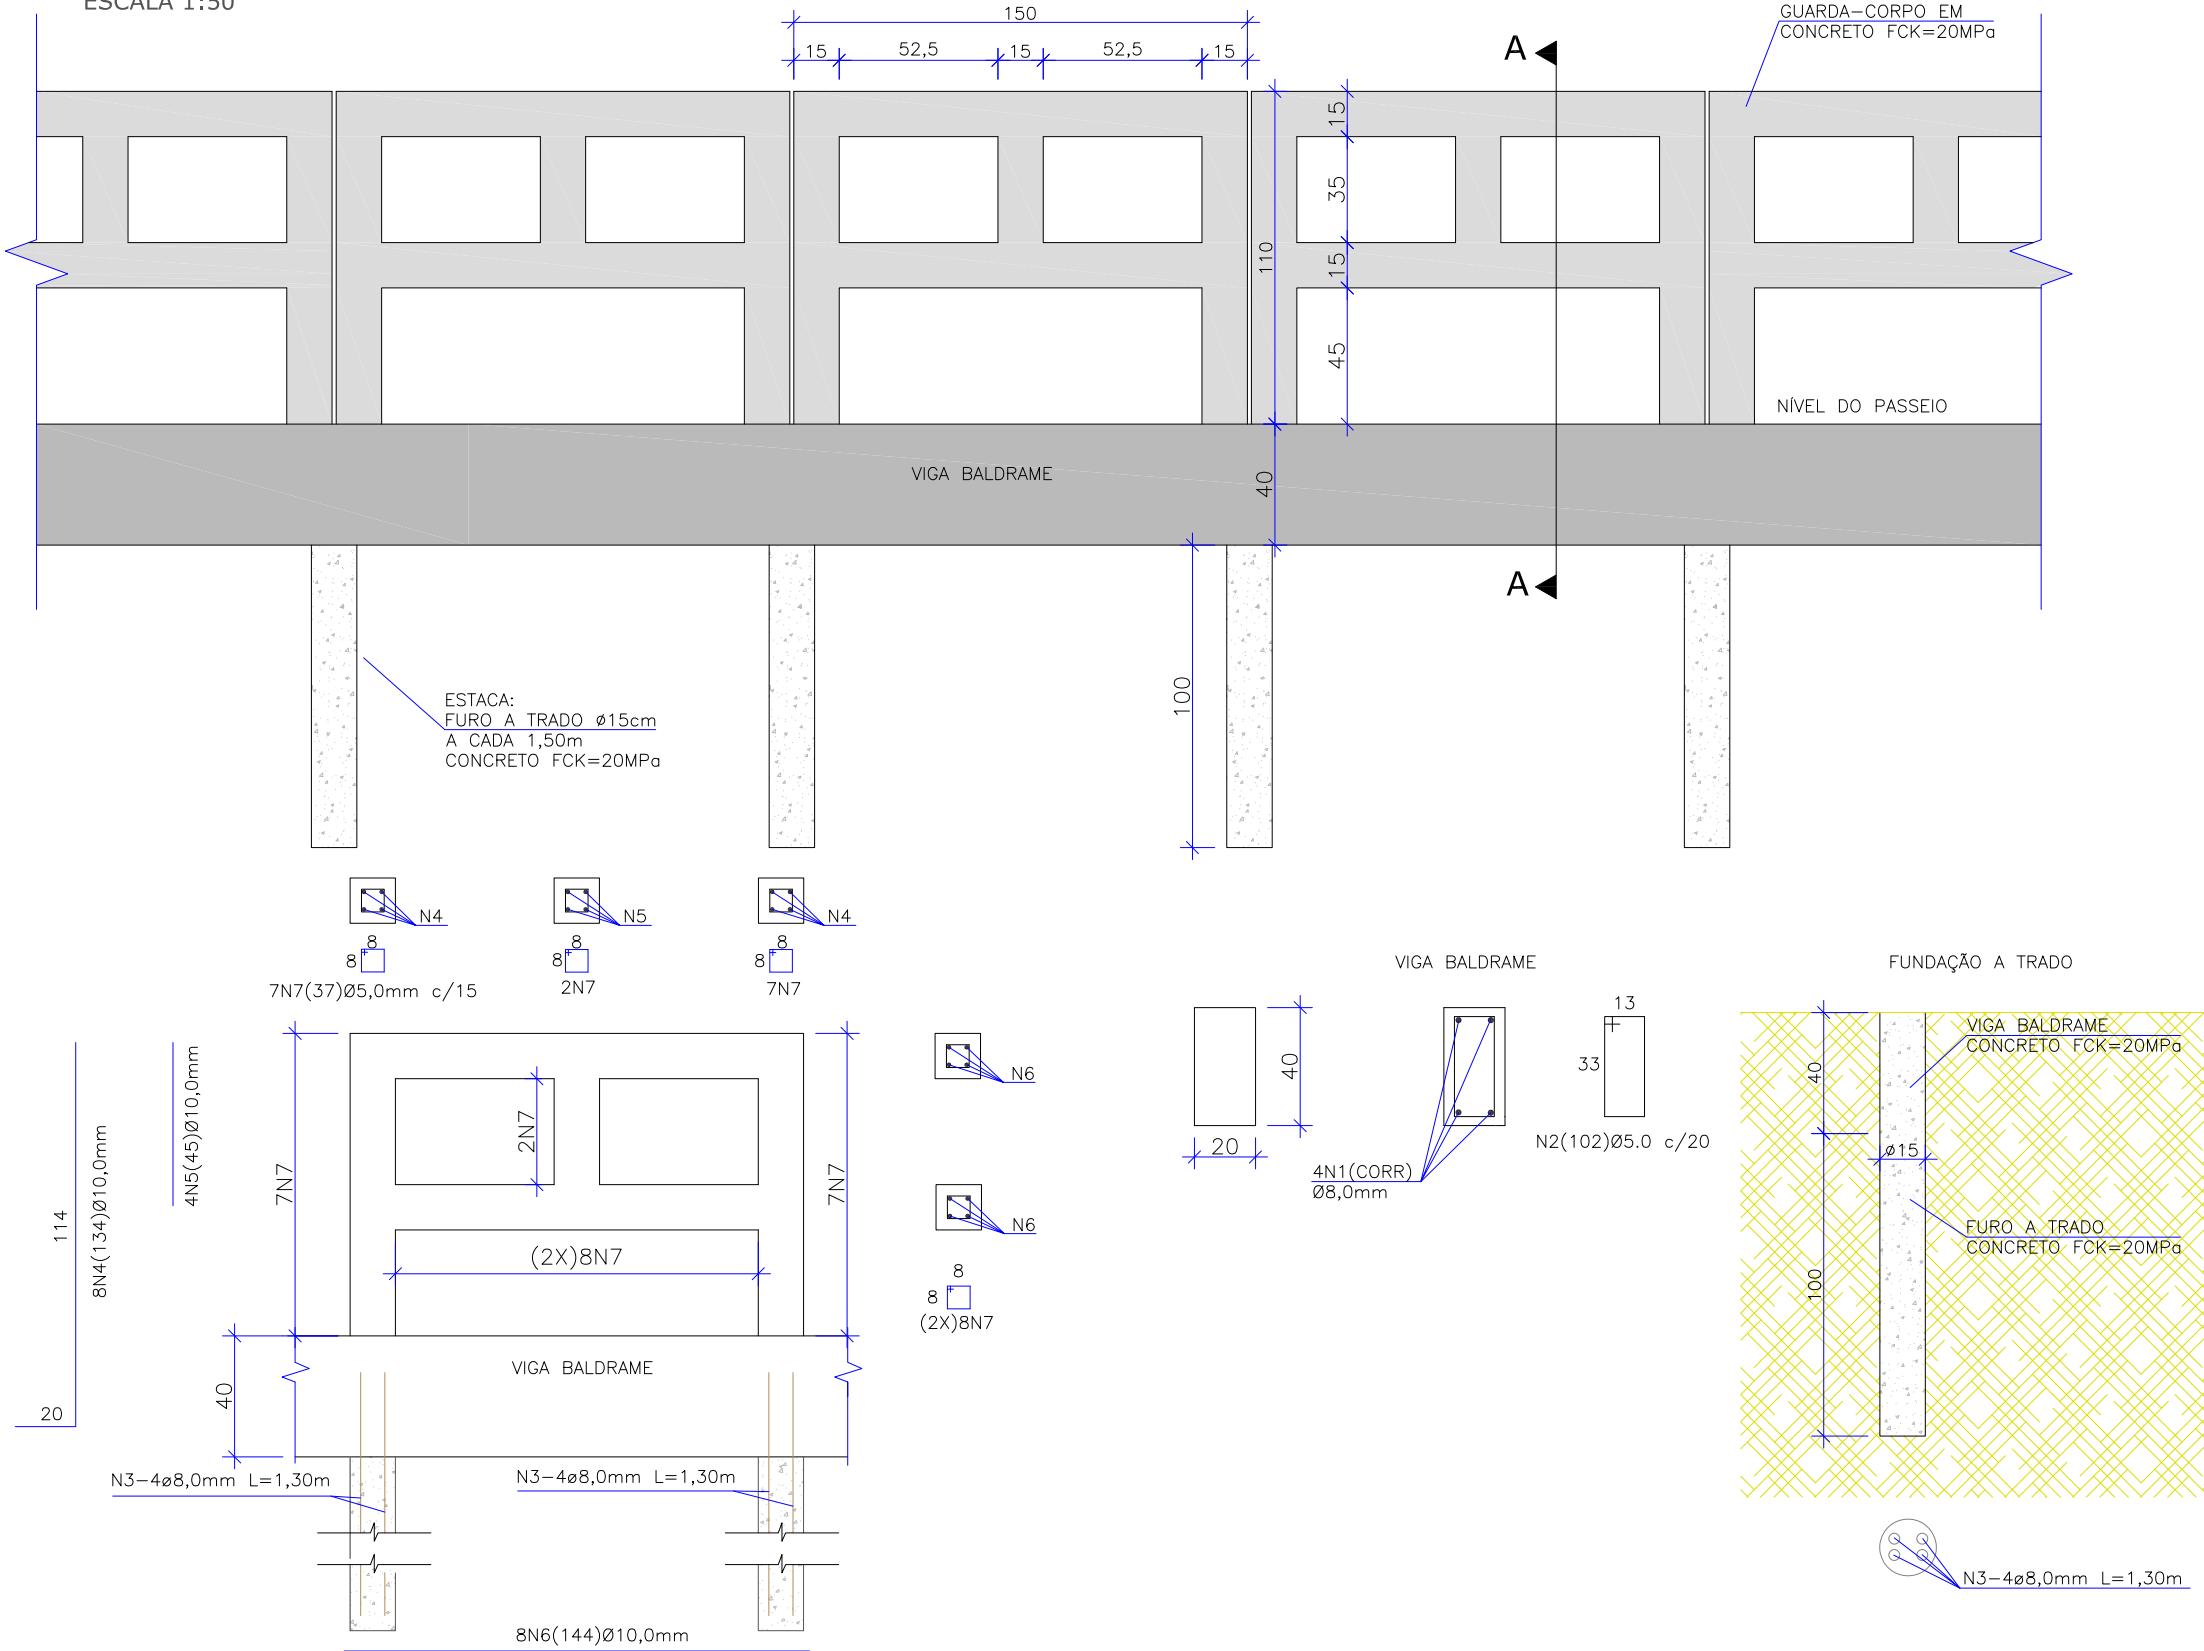







| TABELA DE ARMADURAS | | | |
|---------------------|------|--------|-------------|
| N | Ø | QUANT. | COMP. UNIT. |
| 1 | 8.0 | 4 | 150 |
| 2 | 5.0 | 8 | 102 |
| 3 | 8.0 | 4 | 130 |
| 4 | 10.0 | 8 | 134 |
| 5 | 10.0 | 4 | 45 |
| 6 | 10.0 | 8 | 144 |
| 7 | 5.0 | 32 | 37 |

| RESUMO DO AÇO | | |
|--------------------|-------|---------|
| | DIAM. | PESO |
| CA-60 | 5.0 | 3,08 |
| | 6.0 | - |
| TOTAL CA-60 | | 3,08 |
| CA-50 | 6.3 | - |
| | 8.0 | 4,42 |
| | 10.0 | 14,83 |
| | 12.5 | - |
| | 16.0 | - |
| | 20.0 | - |
| | 25.0 | - |
| TOTAL CA-50(+10%) | | 19,25 |
| VOLUME DE CONCRETO | | 0,27m³ |
| ÁREA DE FORMA | | 3,75 m² |

OBS: QUANTIDADES INDICADAS POR MÓDULO.


| REV | DATA | DESCRÍÇÃO | EXE | VER | APR | TYP SA | ENGE CORPS GruPOTYSA | GreenBlue Management GruPOTYSA | azimute ENGENHARIA GruPOTYSA | PREFEITURA MUNICIPAL DE JOINVILLE SECRETARIA DE ADMINISTRAÇÃO E PLANEJAMENTO | ETAPA: PROJETOS EXECUTIVOS PROJETO DE ACESSIBILIDADE E PAISAGISTICO DETALHES GERAIS | |
|-----|----------|-----------------|------|-------|--------|--------|----------------------|--------------------------------|------------------------------|--|---|---------------------------------------|
| | | | | | | | | | | | | |
| 00 | 04/05/21 | EMISSÃO INICIAL | F.R. | E.R.N | M.B.S. | | | | | | | |
| 01 | 02/06/21 | AJUSTES GERAIS | F.R. | E.R.N | M.B.S. | | | | | | | |
| 02 | 22/06/21 | AJUSTES GERAIS | B.N. | E.R.N | M.B.S. | | | | | DRENAGEM SUSTENTÁVEL - VILA NOVA | | |
| 03 | 15/07/21 | AJUSTES GERAIS | G.V. | E.R.N | M.B.S. | | | | | MARIA BERNARDETE DE SOUSA SENDER RESPONSÁVEL TÉCNICO Maria.Bernardete.Sousa.Sender ART SC 7447764-8 CREA-SC 172586-9 | DES. N° 1439DGLD0335 | ESCALA IND. 08/09 REV. 03 |
| | | | | | | | | | | | | |
| | | | | | | | | | | | | |

DETALHE DEFESA METÁLICA

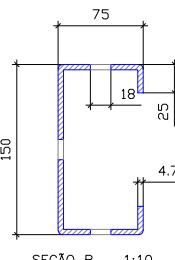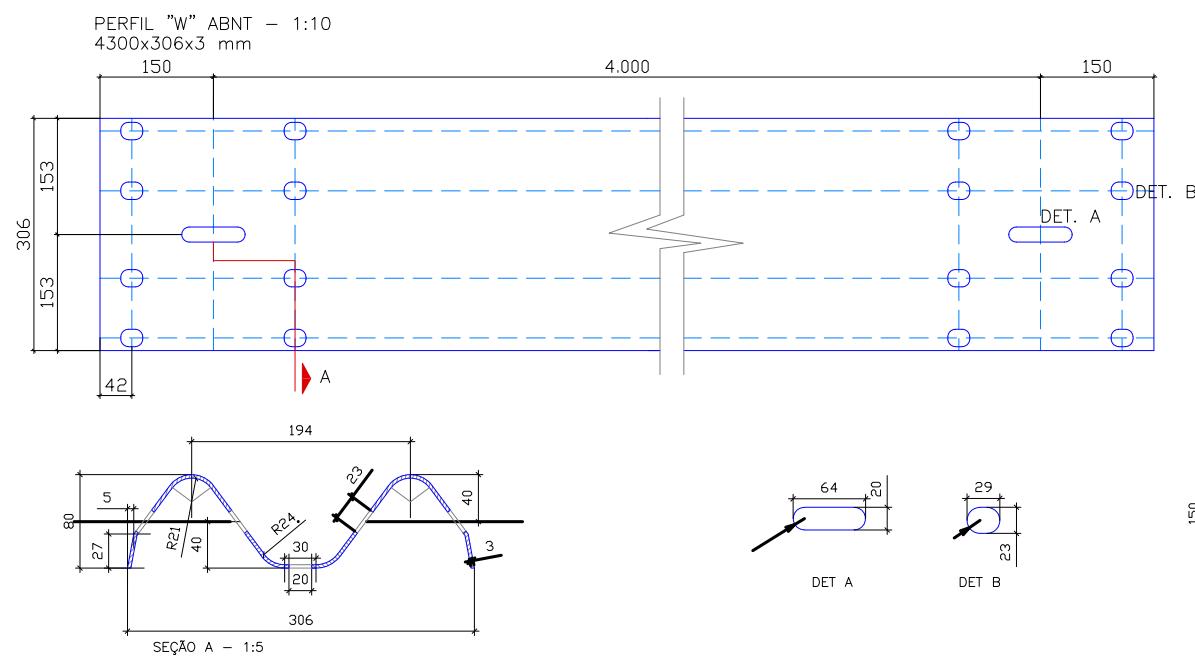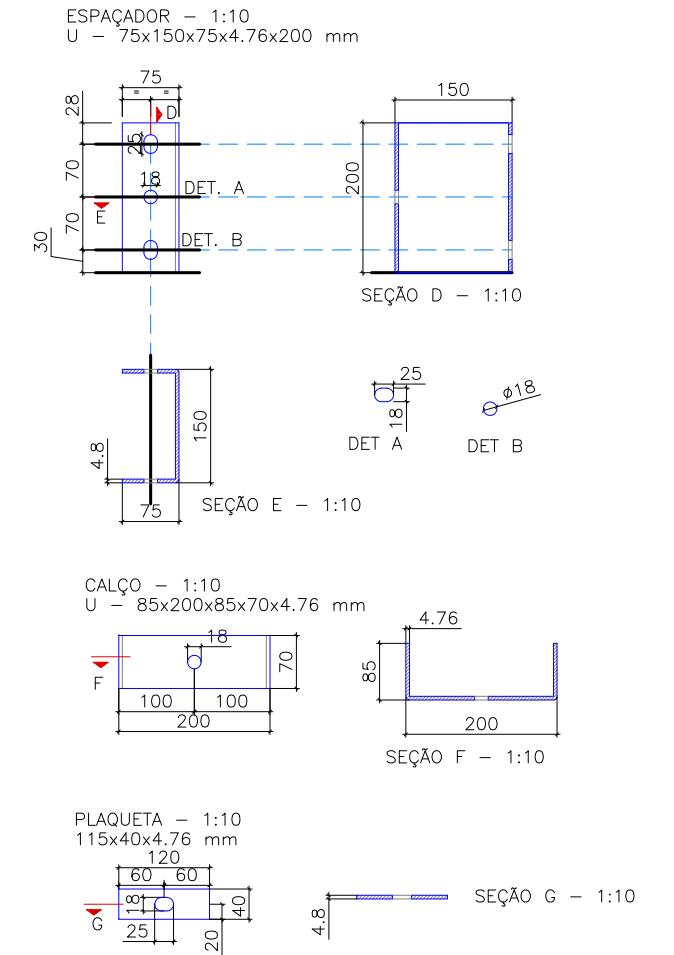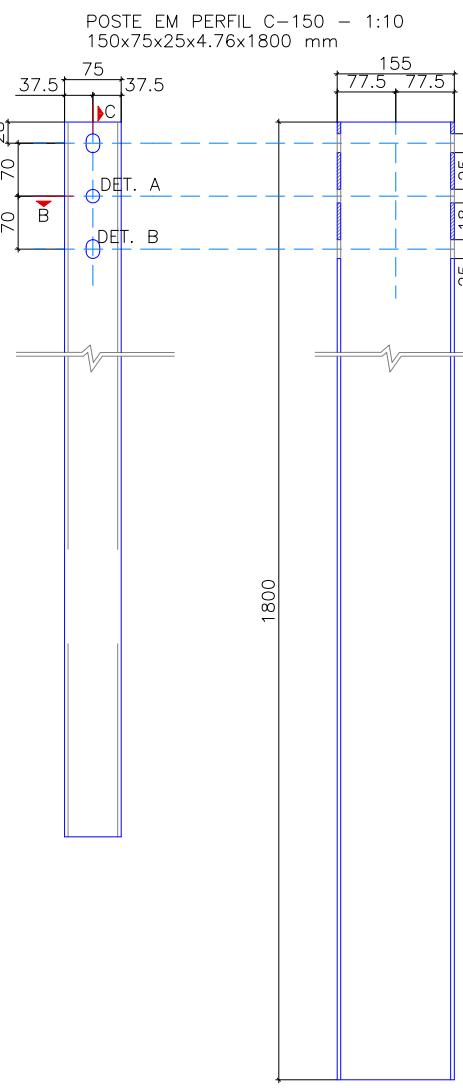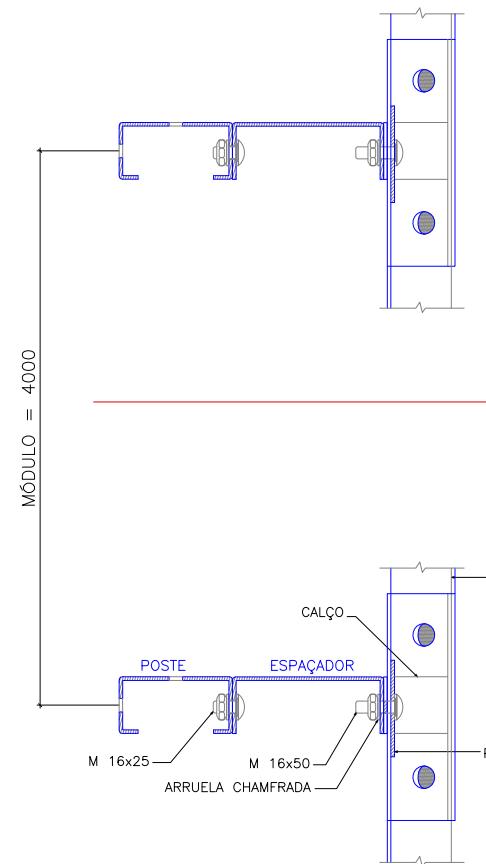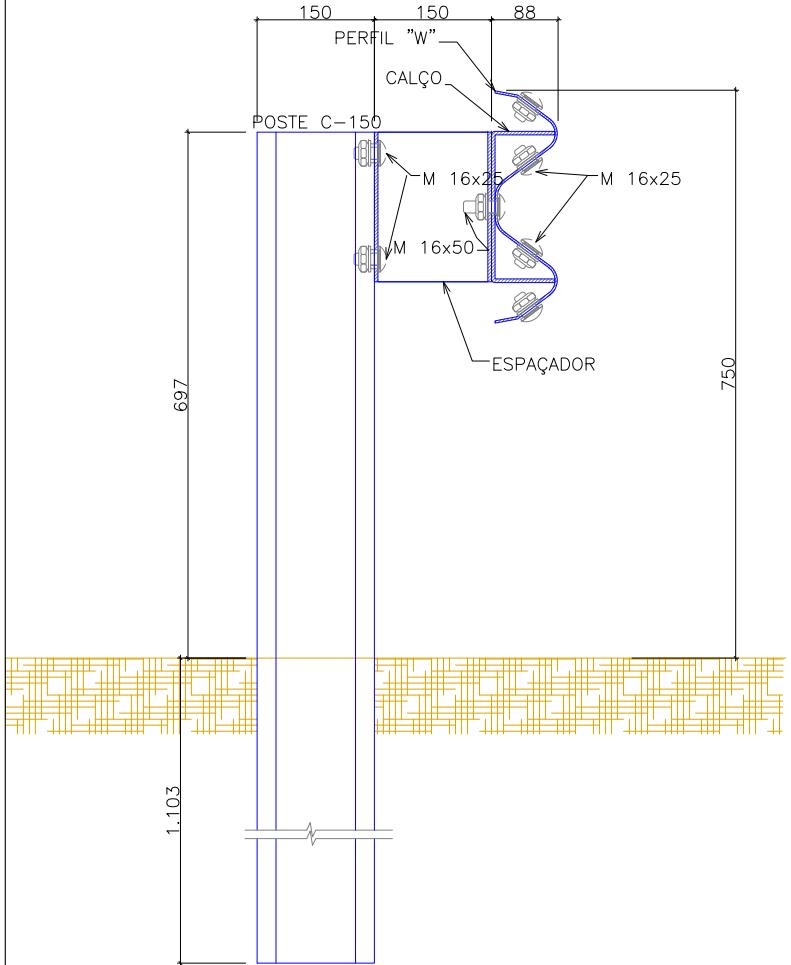

| DEFESA SINGELA - MATERIAL PARA UM MÓDULO DE 40000 | | MATERIAL | DIMENSÕES | QUANT. |
|---|--|---------------------|-----------|--------|
| POSTE - PERfil C=150 | | 150x75x25x4.76x1800 | 1 | |
| ESPAÇADOR | | 200x150x75x4.76 | 1 | |
| CALÇO | | 200x85x70x4.76 | 1 | |
| PARAFUSO M COM PORCA E ARRUELA | | 16x25 | 10 | |
| PARAFUSO M COM PORCA E ARRUELA | | 16x50 | 1 | |
| PERFIL W - ABNT | | 4300x306x3 | 1 | |
| PLAQUETA COM ARRUELA CHANFRADA | | 120x40x4.76 | 1 | |

NOTAS:
1 - Medidas em mm
2 - Para a versão dupla, duplicar a relação acima, com exceção do poste

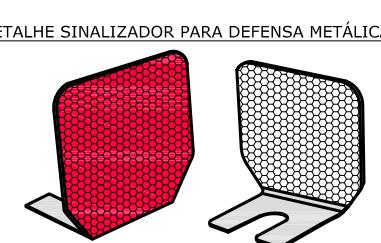





| FORMA | CHAPA RETANGULAR |
|----------------------------|------------------|
| DIMENSÃO APROXIMADA | (50x80x1.4)mm |
| PESO (MÉDIA) | 120 g |
| ABAS DE FIXAÇÃO | (75x85x1.4)mm |
| DIMENSÃO DA ÁREA REFLETIVA | (50x75x2)mm |

OBS: As dimensões acima, cotadas em mm, poderão variar de ±2mm


| REV | DATA | DESCRÍÇÃO | EXE | VER | APR | | PREFEITURA MUNICIPAL DE JOINVILLE | ETAPA: | PROJETOS EXECUTIVOS | | |
|-----|----------|-----------------|------|-------|--------|-----------------------|--|--|--|-------------------------|--|
| | | | | | | | | | PROJETO DE ACESSIBILIDADE E PAISAGISTICO DETALHES GERAIS | | |
| 00 | 04/05/21 | EMISSÃO INICIAL | F.R. | E.R.N | M.B.S. | | | | | | |
| 01 | 02/06/21 | AJUSTES GERAIS | F.R. | E.R.N | M.B.S. | | | | | | |
| 02 | 22/06/21 | AJUSTES GERAIS | B.N. | E.R.N | M.B.S. | | | | | | |
| 03 | 15/07/21 | AJUSTES GERAIS | G.V. | E.R.N | M.B.S. | | | | | | |
| | | | | | | EXECUÇÃO G.V. | DATA 15/07/21 | | | | |
| | | | | | | VERIFICAÇÃO E.R.N. | DATA 15/07/21 | | | | |
| | | | | | | APROVAÇÃO M.B.S. | DATA 15/07/21 | | | | |
| | | | | | | | | MARIA BERNARDETE DE SOUSA SENDER RESPONSÁVEL TÉCNICO <i>Maria Bernadete Sousa Sender</i> | DES. N° | | |
| | | | | | | | | | ART SC 7447764-8 CREA-SC 172586-9 | ESCALA IND. 09/09 | |
| | | | | | | | | | | REV. 03 | |



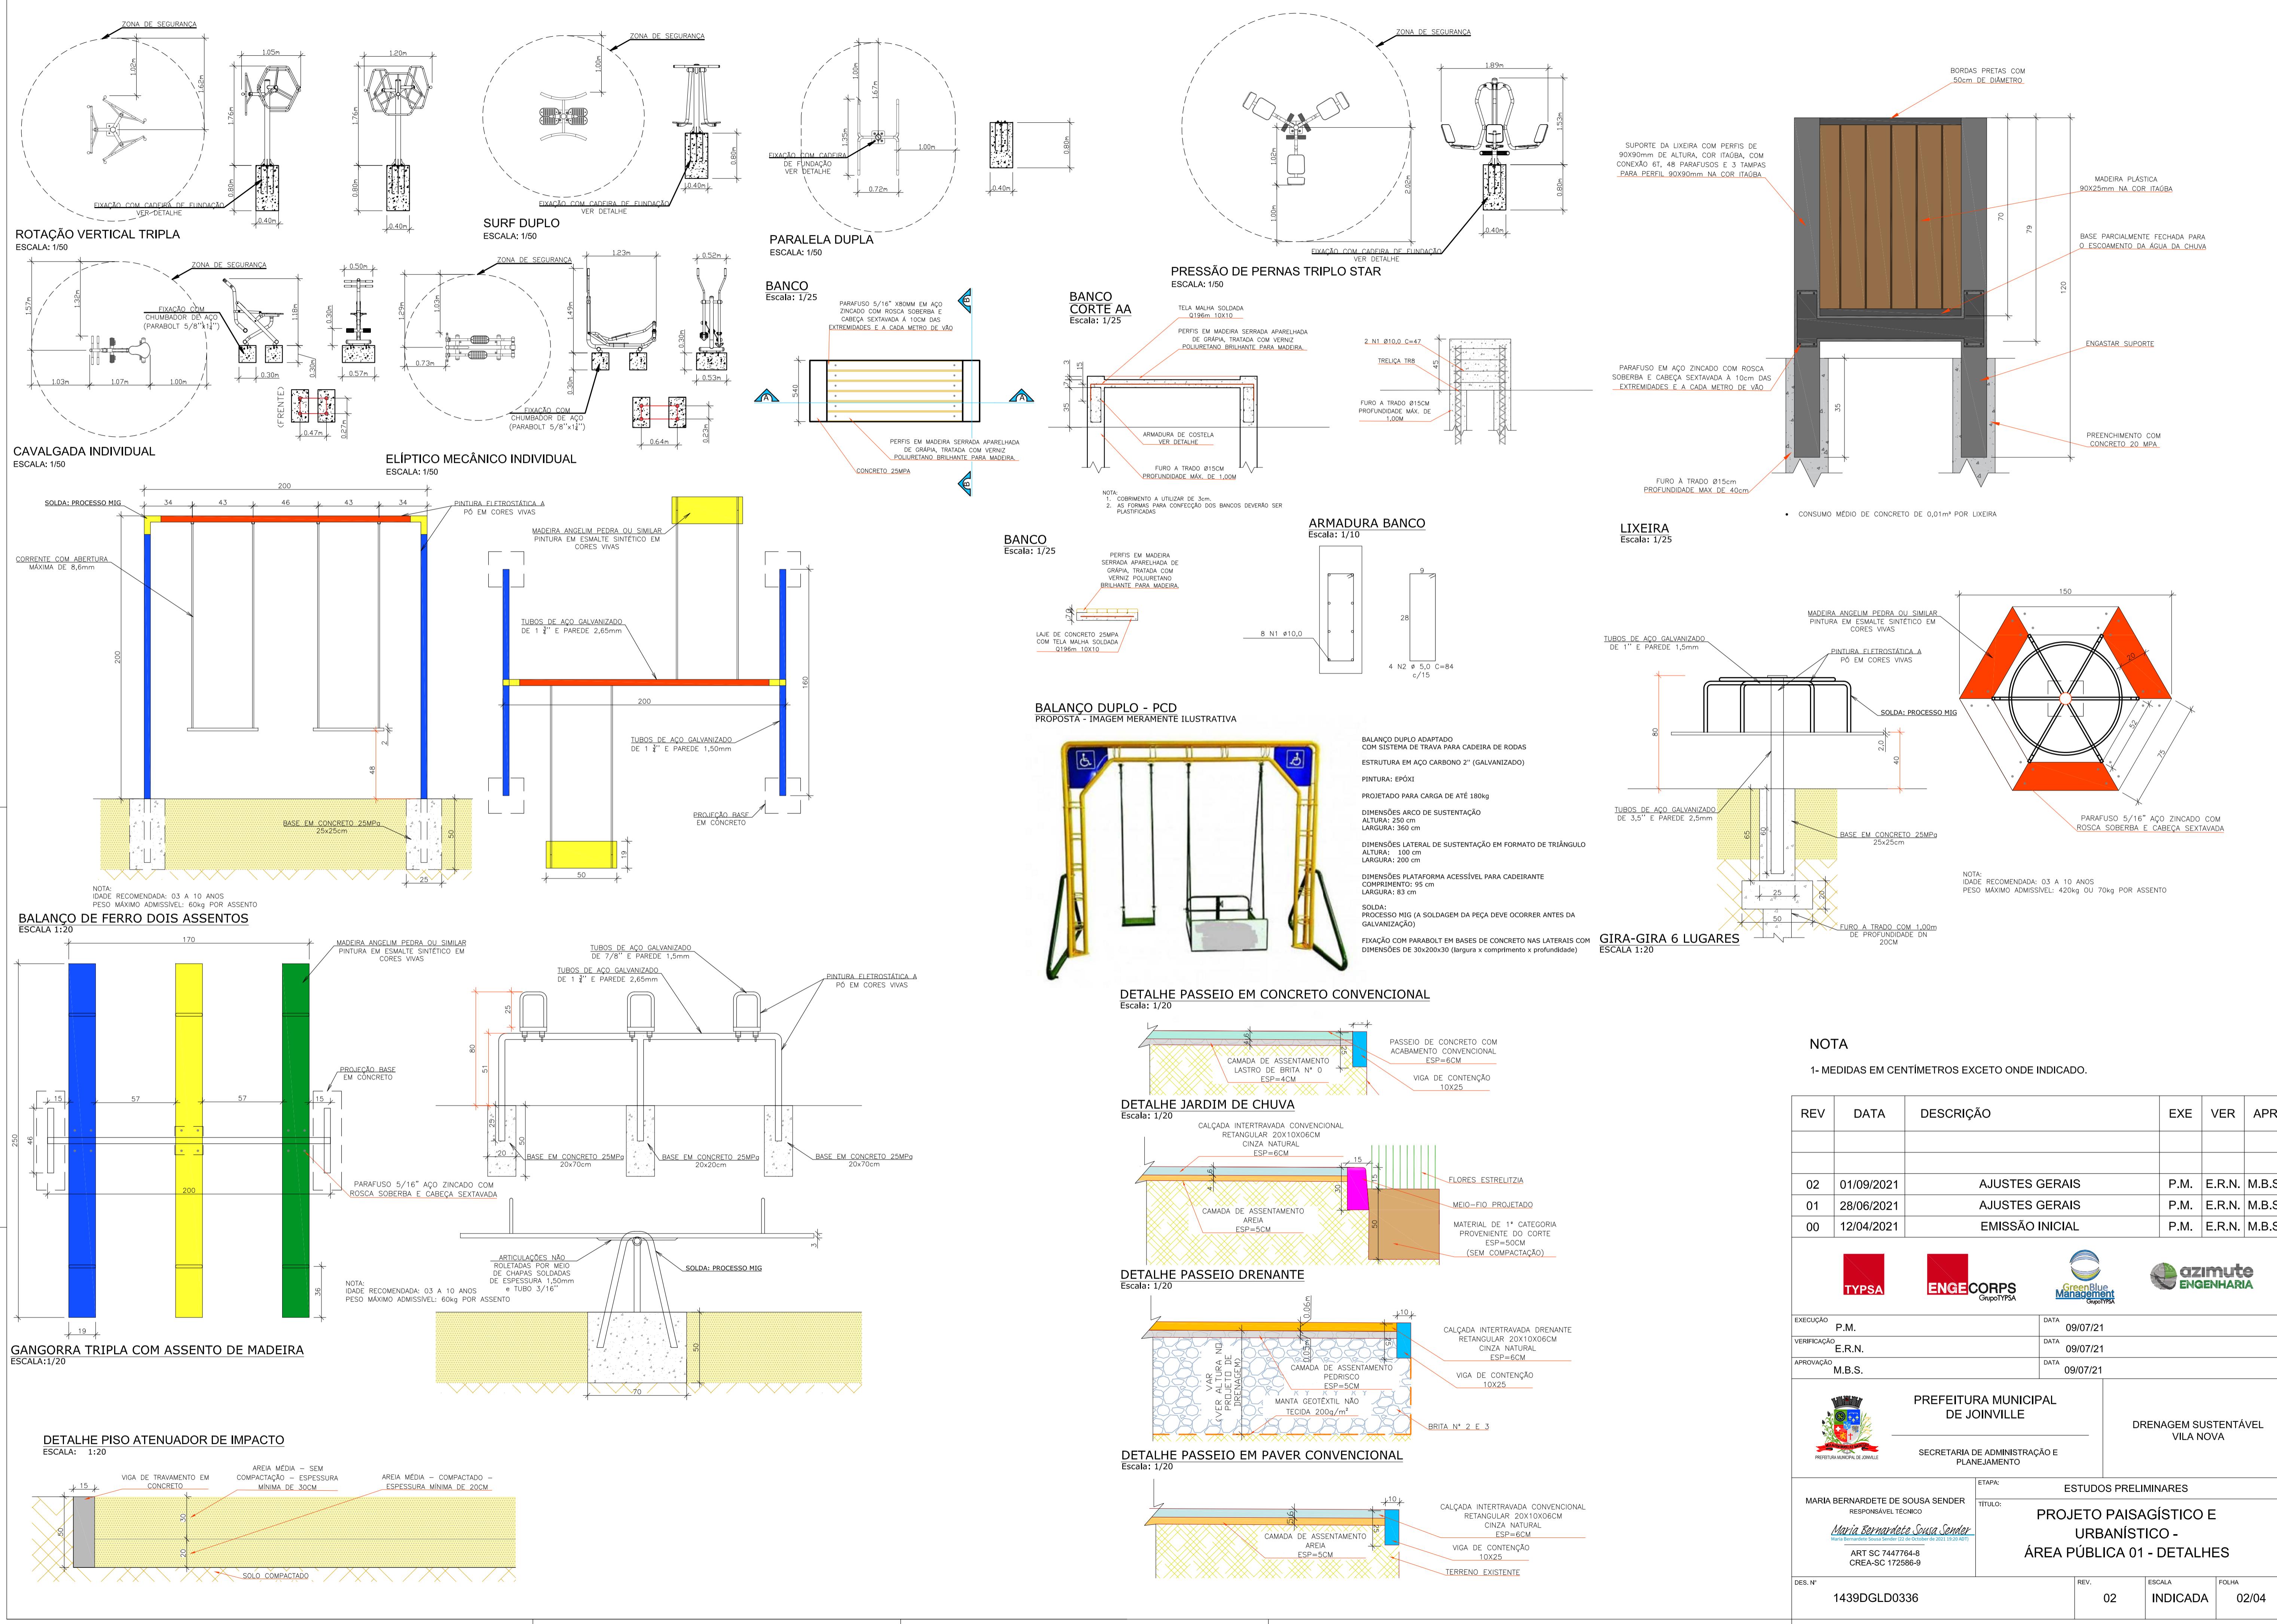

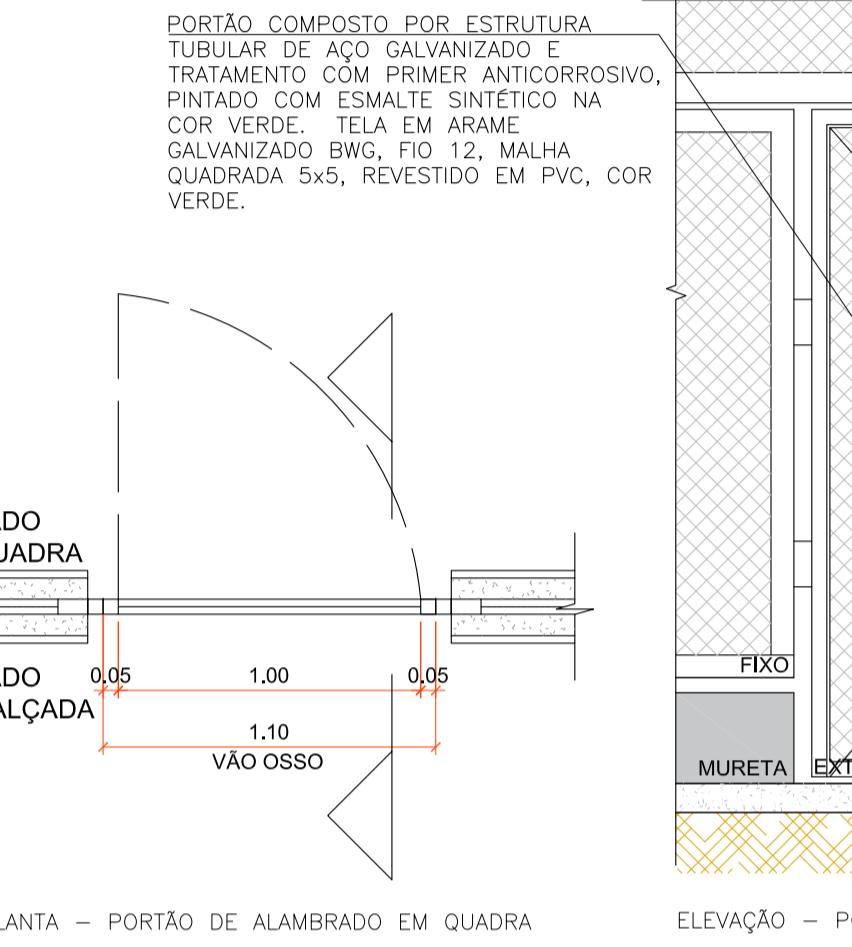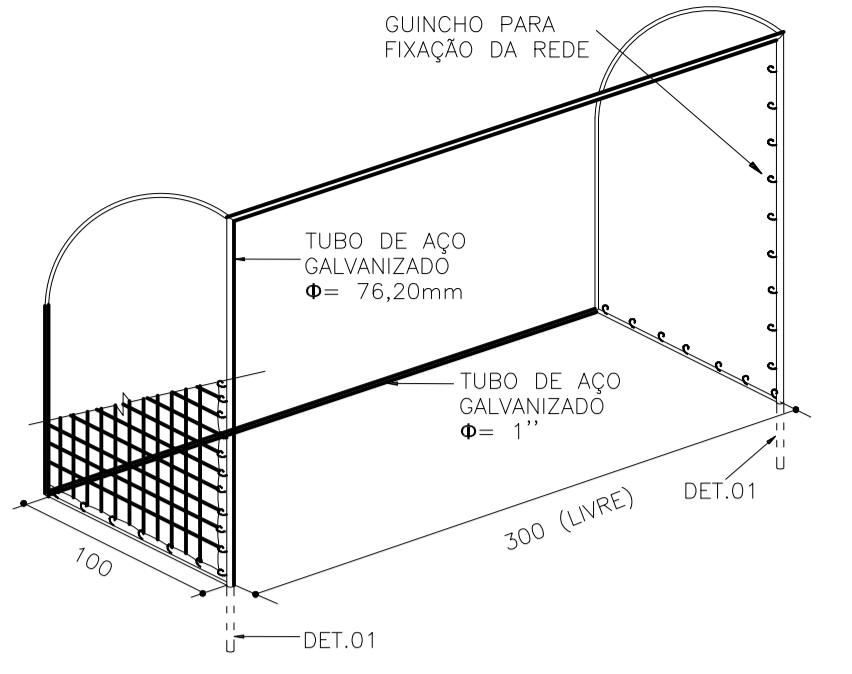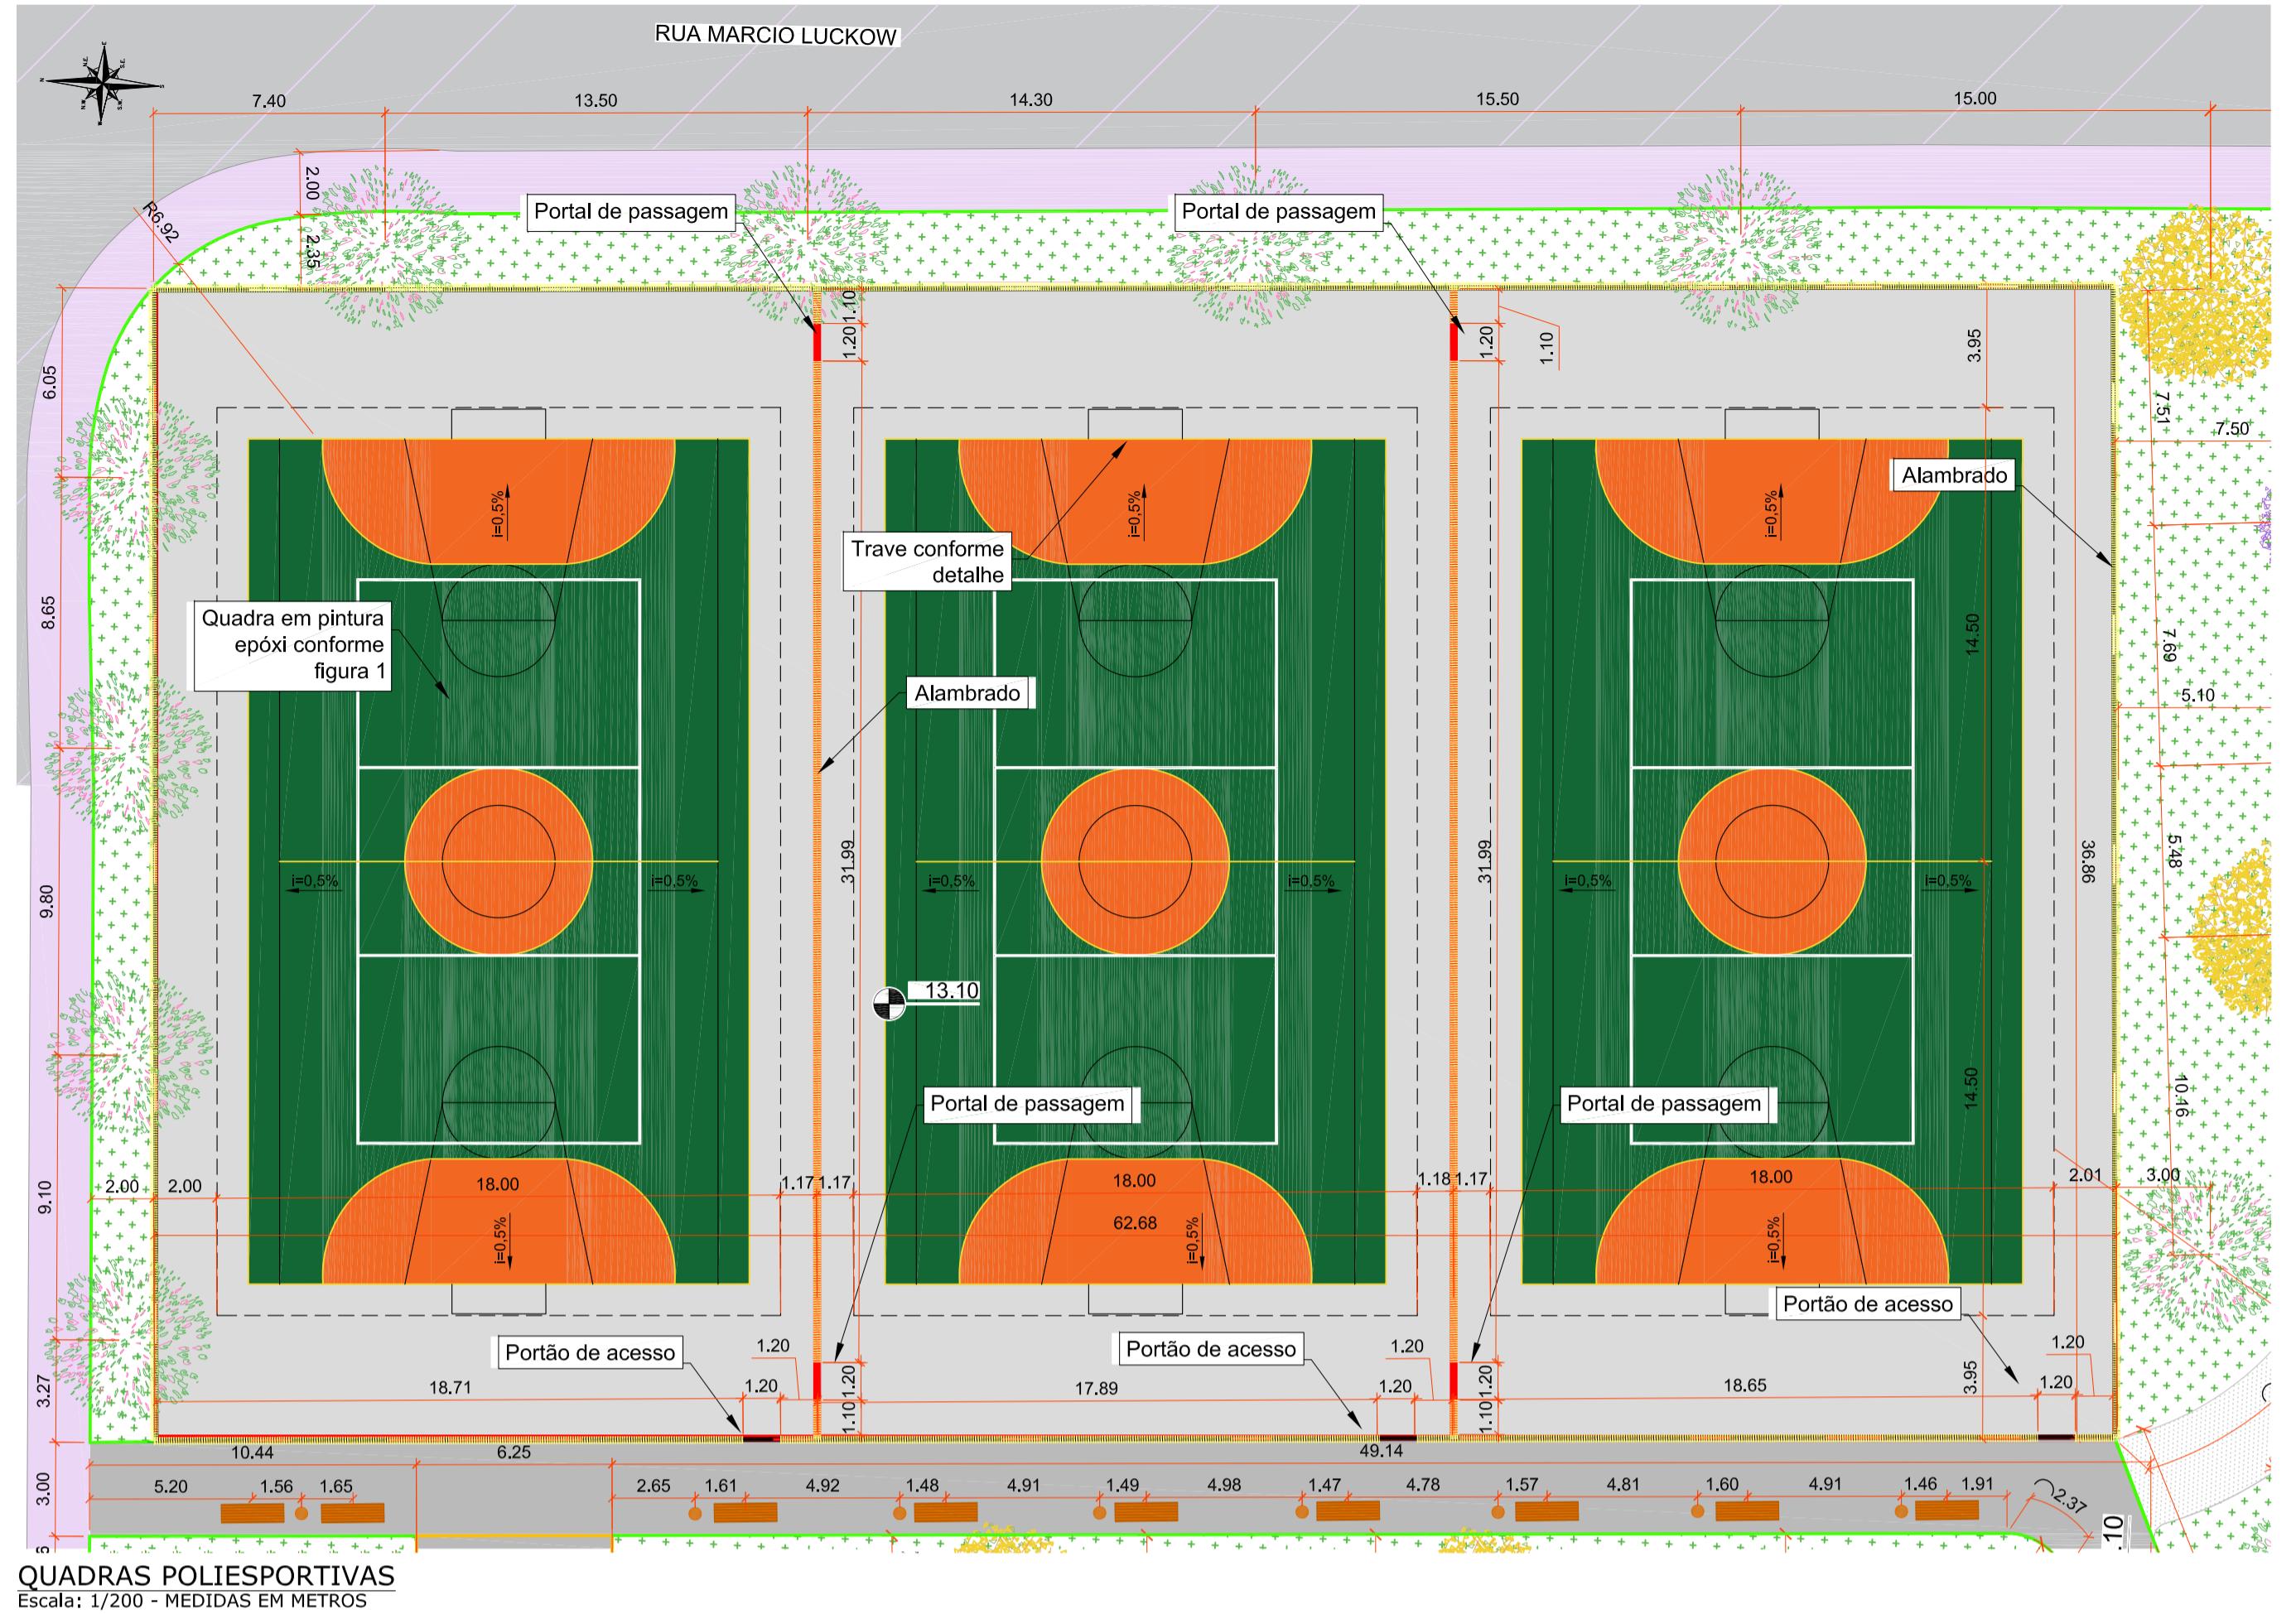


| ALAMBRADO PARA QUADRA | |
|--|--|
| Descrição | QTDD. |
| ALAMBRADO COMPOSTO POR ESTRUTURA TUBULAR DE AÇO GALVANIZADO E TRATAMENTO COM PRIMER ANTICORROSIIVO, ACABAMENTO EM PINTURA COM ESMALTE SINTÉTICO NA COR VERDE, INSTALAÇÃO DE TRAVAMENTOS HORIZONTALS, TELA DO ALAMBRADO EM ARAME GALVANIZADO BWG, FIO 12, MALHA 2,5", REVESTIDO EM PVC, COR VERDE, ALTURA 4M. PREVER PORTÃO DE ACESSO À QUADRA, CONFORME PROJETO, ESTRUTURADO SOBRE MURETA DE CONCRETO. | 272,79m (COMP) CONFERIR MEDIDAS NO LOCAL |
| PORTÃO DE ABRIR DE AÇO GALVANIZADO E TRATAMENTO COM PRIMER ANTICORROSIIVO, ACABAMENTO EM PINTURA COM ESMALTE SINTÉTICO NA COR VERDE, NA MESMA ESTRUTURA DO ALAMBRADO. DIMENSÕES L= 1,2M, H=2,25M (VÃO OSSO). LOCAÇÃO CONFORME PROJETO. | 3 (UN.) |
| TRAVE DE GOL PARA FUTSAL TUBO REDONDO DE AÇO 3" DESMONTÁVEL COM REDE TIPO VÉU EM NYLON FIO 4MM. DIMENSÕES: 3,00x1,00M. FIXAÇÃO COM CHUMBAMENTO DIRETO NO SOLO. | 6 (UN.) |

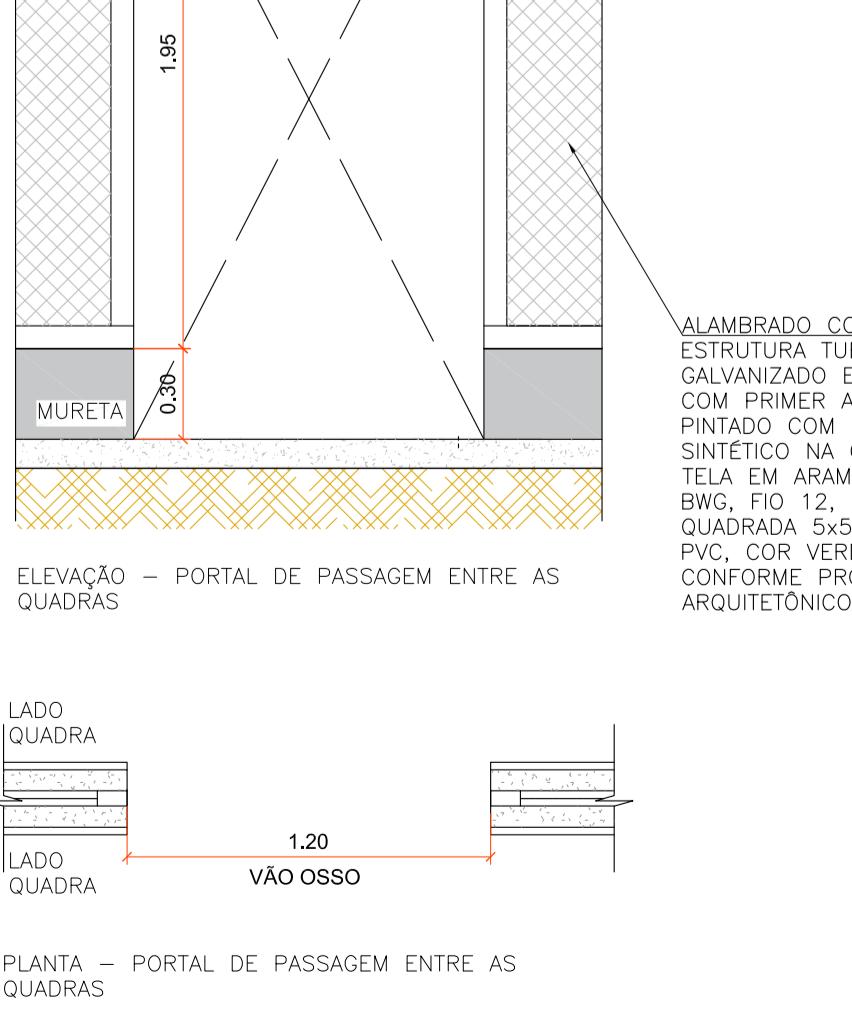

AMPLIAÇÃO DO PORTAL DE PASSAGEM ENTRE AS QUADRADAS

Escala: 1/25 - MEDIDAS EM METROS

| LEGENDA | |
|---|---------------------------------|
| VALA DE RETENÇÃO (VER NOTA 03) | ÁREA DE VEGETAÇÃO A SER MANTIDA |
| CALCADA DRENANTE (VER NOTA 03) | LIXEIRA |
| RESERVÓRIO (VER NOTA 03) | BANCO DE MADEIRA COM CONCRETO |
| MEIO FIO - JARDIM DE CHUVA | VEGETAÇÃO EXISTENTE |
| GUARDA-CORPO CONCRETO (H=1,1m) | IPÊ AMARELO |
| GUARDA-CORPO METÁLICO (H=1,1m) | IPÊ ROXO |
| CERCA VIVA - HIBISCO (H=1,1m) | QUARESMEIRA |
| GRAMADO | LÍRIOPE |
| BRITA | HEMEROCLIS |
| PAVIMENTO DE BLOQUETE DRENANTE | ESTRELITZIA |
| PAVIMENTO DE BLOQUETE CONVENTIONAL | AZULZINHA |
| VALA | |
| PAVIMENTO DE CONCRETO | |
| TERRA BATIDA | |
| PISO DE AREIA | |
| PASSARELA | |
| PAVIMENTO VIA | |
| PISO DE BORRACHA ESPORTIVO, ESPESSURA 15MM, ASSENTADO COM ARGAMASSA | |

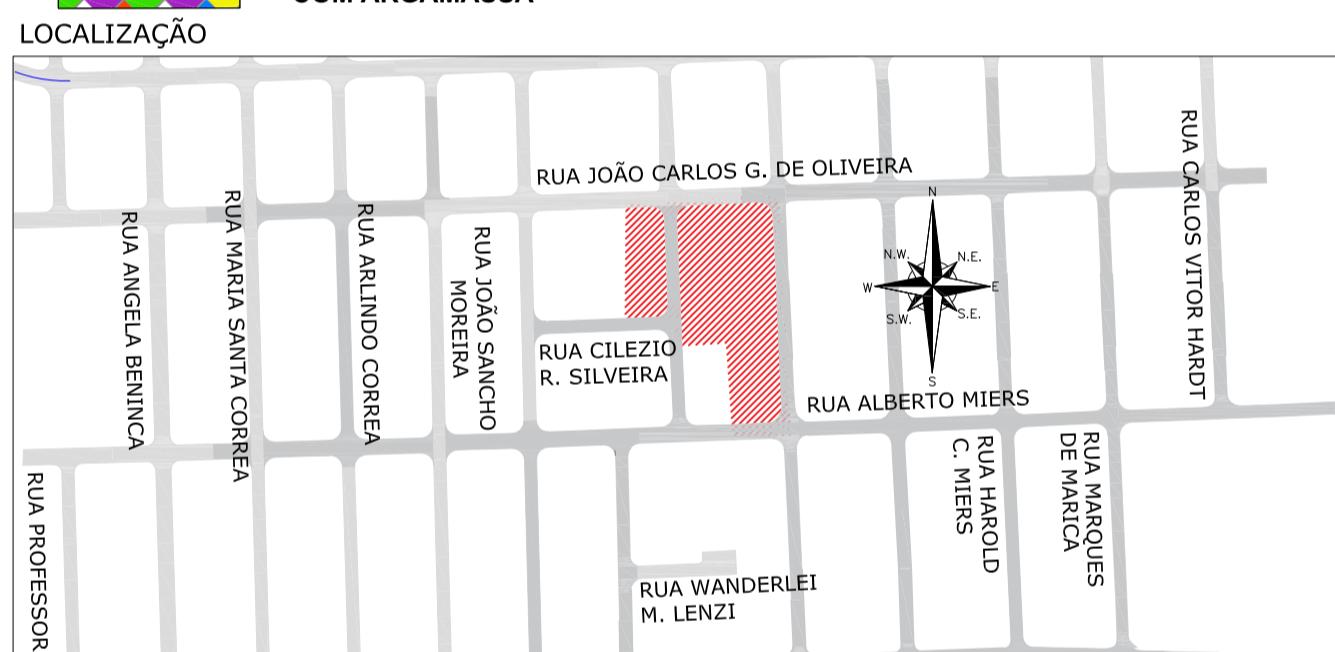

NOTA

1-DATUM PLANIMÉTRICO: SIRGAS 2000, FUSO 22S, DATUM ALTIMÉTRICO: MARÉGRAFO DE IMBITUBA.

2-PARA INFORMAÇÕES PERTINENTES AS ÁREAS DE PAVIMENTAÇÕES EXISTENTES/PROJETADAS COM SEUS RESPECTIVOS TIPOS CONCRETO/PAVER, VER NO PROJETO DE PAVIMENTAÇÃO;

3-PARA INFORMAÇÕES PERTINENTES A SOLUÇÃO DE DRENAGEM A SER EMPREGADA, VER NO PROJETO DE DRENAGEM;

4-MEDIDAS EM CENTÍMETROS, EXCETO ONDE INDICADO.

| REV | DATA | DESCRIÇÃO | EXE | VER | APR |
|-----|------------|-----------------|------|--------|--------|
| 02 | 01/09/2021 | AJUSTES GERAIS | P.M. | E.R.N. | M.B.S. |
| 01 | 28/06/2021 | AJUSTES GERAIS | P.M. | E.R.N. | M.B.S. |
| 00 | 12/04/2021 | EMISSÃO INICIAL | P.M. | E.R.N. | M.B.S. |

| | | |
|--------------------|------------------|---------------------------|
| TYSPA | ENGECORPS | azimute ENGENHARIA |
| EXECUÇÃO P.M. | DATA 09/07/21 | |
| VERIFICAÇÃO E.R.N. | DATA 09/07/21 | |
| APROVAÇÃO M.B.S. | DATA 09/07/21 | |

| | |
|---|---------------------------------------|
| PREFEITURA MUNICIPAL DE JOINVILLE | DRENAGEM SUSTENTÁVEL VILA NOVA |
| SECRETARIA DE ADMINISTRAÇÃO E PLANEJAMENTO | |
| ETAPA: ESTUDOS PRELIMINARES | |
| TÍTULO: PROJETO PAISAGÍSTICO E URBANÍSTICO - ÁREA PÚBLICA 01 - DETALHES | |
| ART SC 7447764-B CREA-SC 172586-9 | |
| DES.Nº 1439DGLD0336 | REV. 02 |
| | ESCALA INDICADA |
| | FOLHA 03/04 |

1439DGLR0015-04-Vol 02_Tomo IV_Etapa 01_Parte 01

Relatório de auditoria final

2021-10-22

| | |
|------------------|--|
| Criado em: | 2021-10-22 |
| Por: | Sirleide Dias (sirleide@engecorps.com.br) |
| Status: | Assinado |
| ID da transação: | CBJCHBCAABAAIGPmKCGF1R0aqd75gYBpGxxGMplGZt9e |

Histórico de "1439DGLR0015-04-Vol 02_Tomo IV_Etapa 01_Parte 01"

 Documento criado por Sirleide Dias (sirleide@engecorps.com.br)

2021-10-22 - 2:27:32 GMT- Endereço IP: 131.72.63.141

 Documento enviado por email para Maria Bernardete Sousa Sender (bernadete@engecorps.com.br) para assinatura

2021-10-22 - 2:30:53 GMT

 Email visualizado por Maria Bernardete Sousa Sender (bernadete@engecorps.com.br)

2021-10-22 - 22:19:51 GMT- Endereço IP: 189.120.77.184

 Documento assinado eletronicamente por Maria Bernardete Sousa Sender (bernadete@engecorps.com.br)


Data da assinatura: 2021-10-22 - 22:20:30 GMT - Fonte da hora: servidor- Endereço IP: 189.120.77.184


 Contrato finalizado.

2021-10-22 - 22:20:30 GMT




Adobe Sign

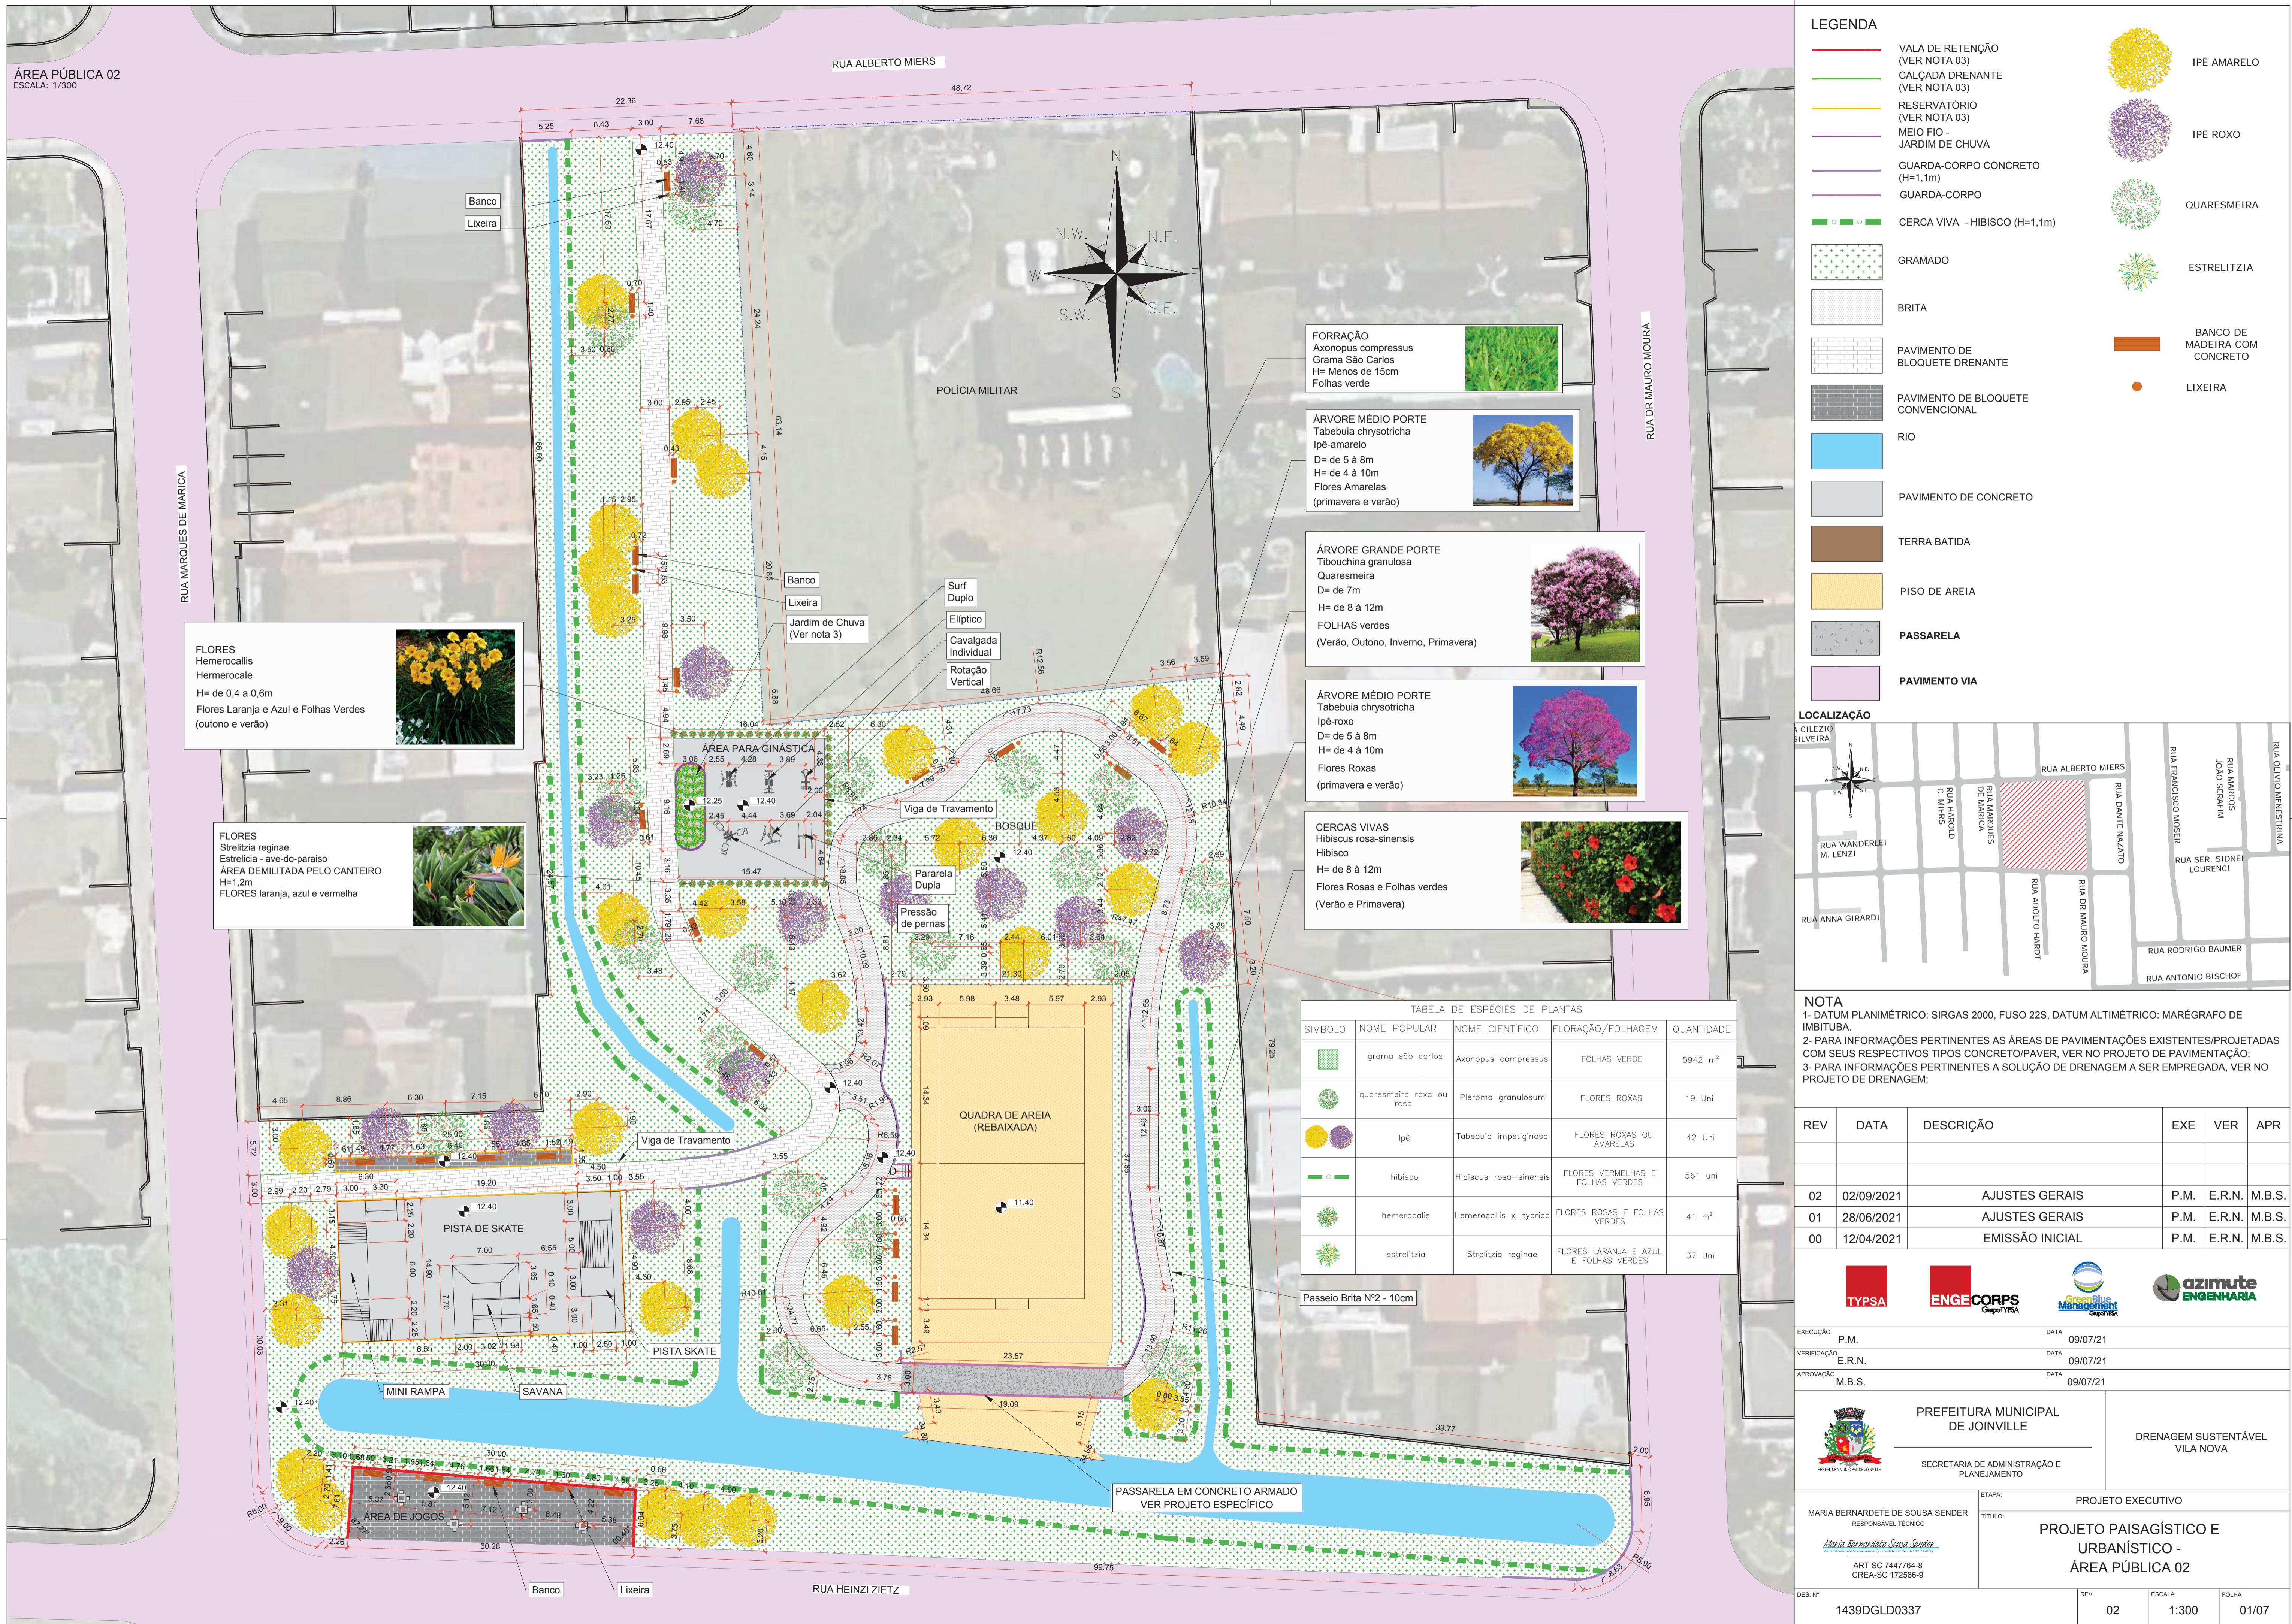


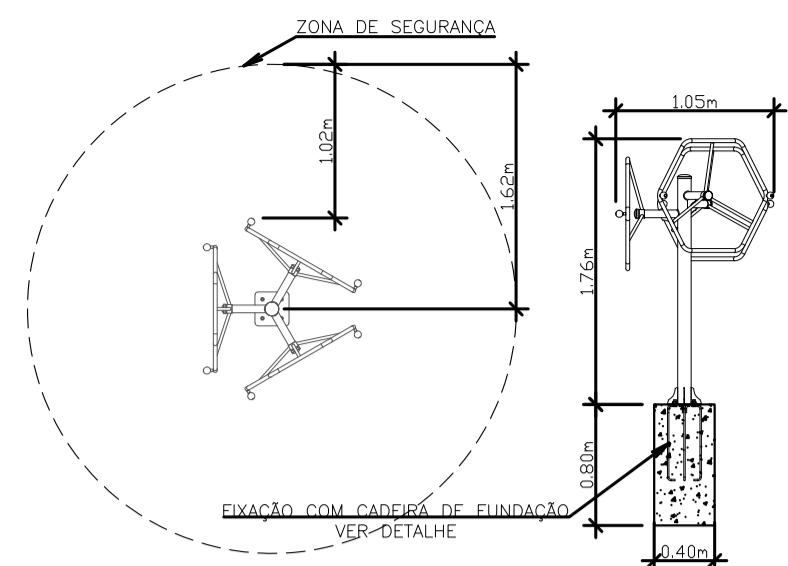


ROTAÇÃO VERTICAL TRIPLA
ESCALA: 1/50

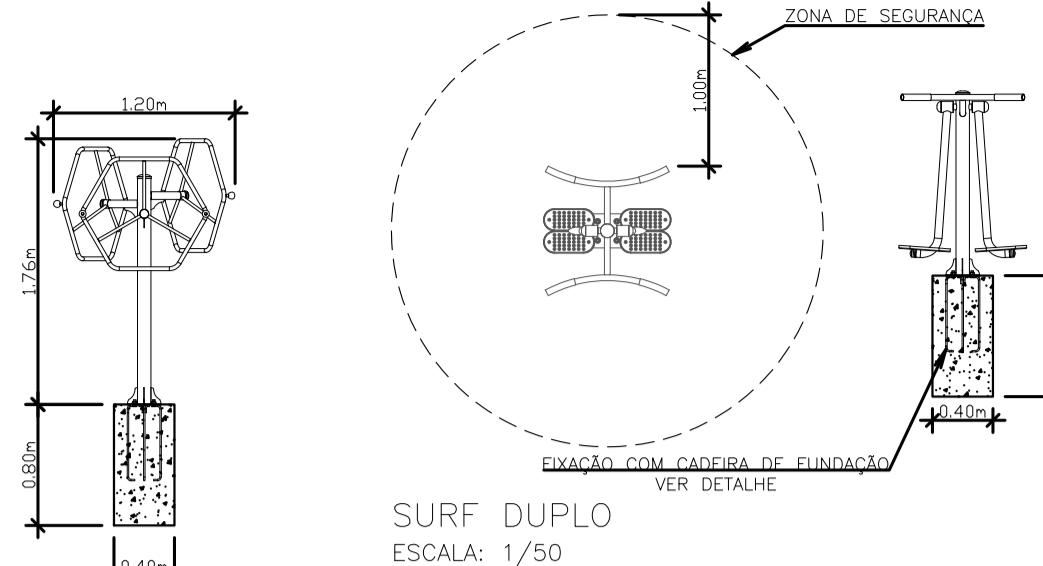


SURF DUPLO
ESCALA: 1/50

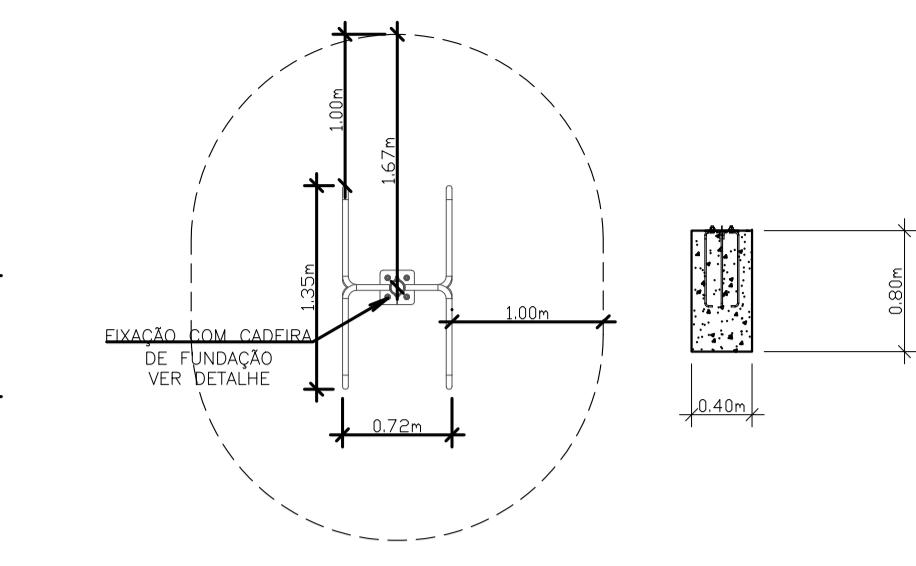


PARALELA DUPLA
ESCALA: 1/50

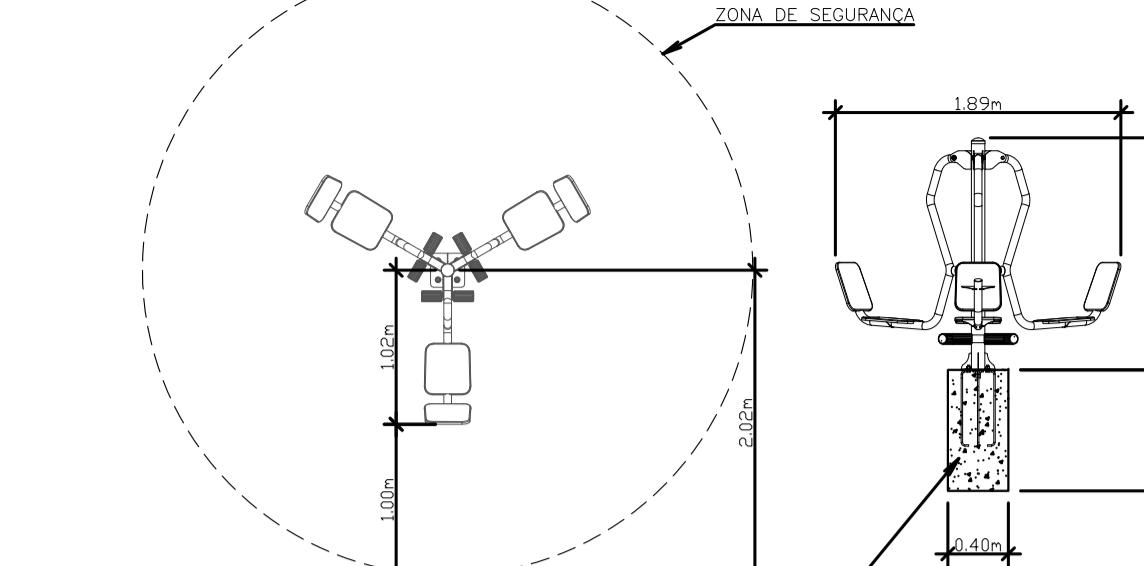


PRESSÃO DE PERNAS TRÍPOLE STAR
ESCALA: 1/50

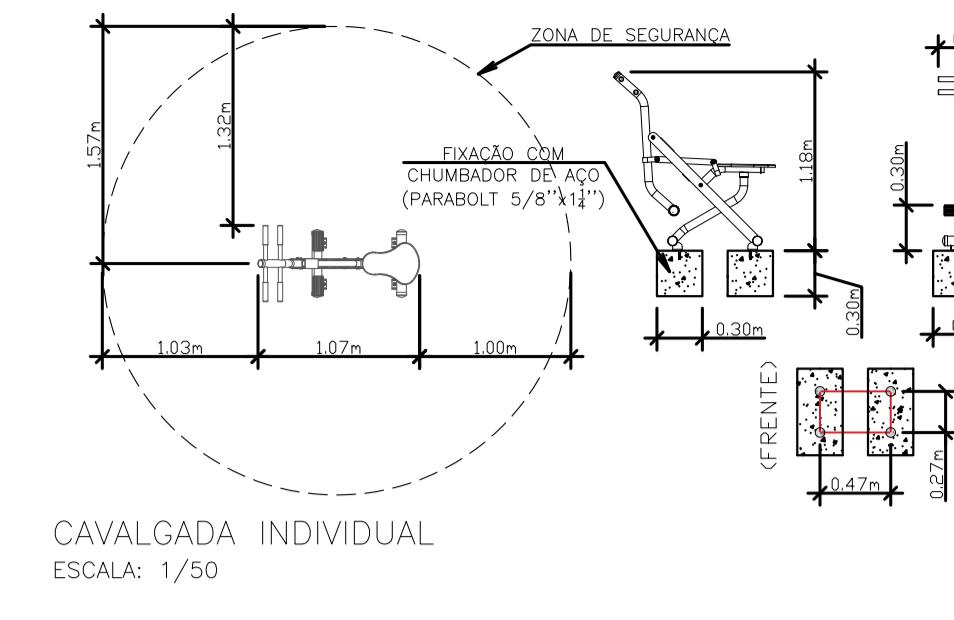


CAVALGADA INDIVIDUAL
ESCALA: 1/50

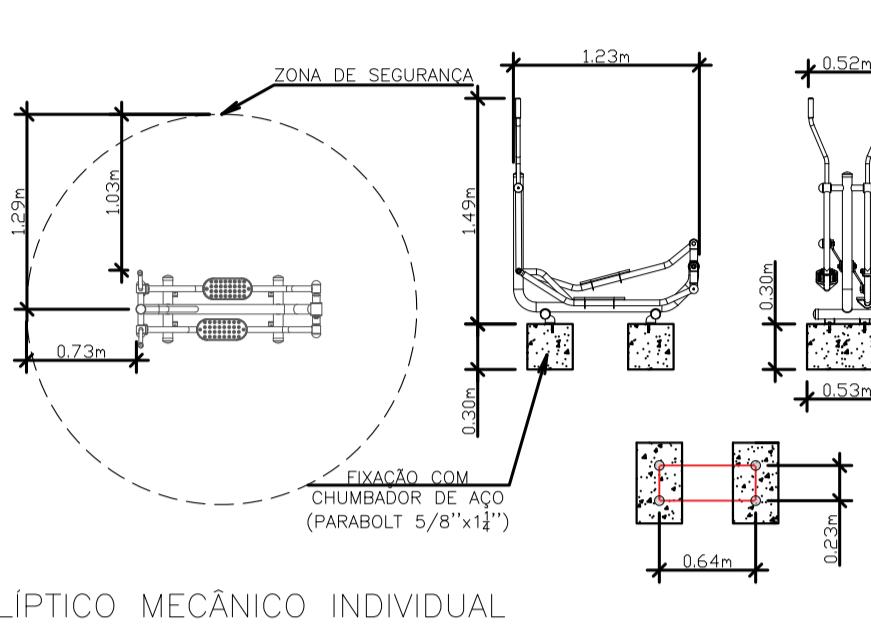


ELÍPTICO MECÂNICO INDIVIDUAL
ESCALA: 1/50

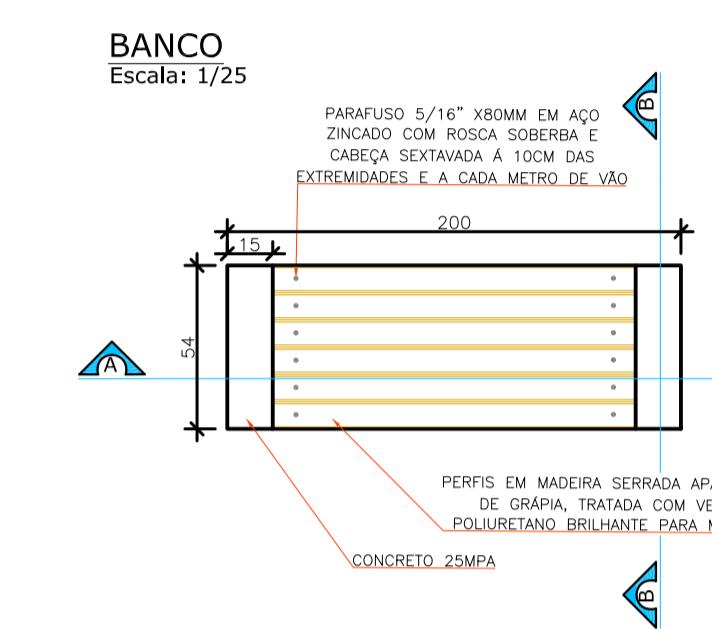




BANCO
ESCALA: 1/25

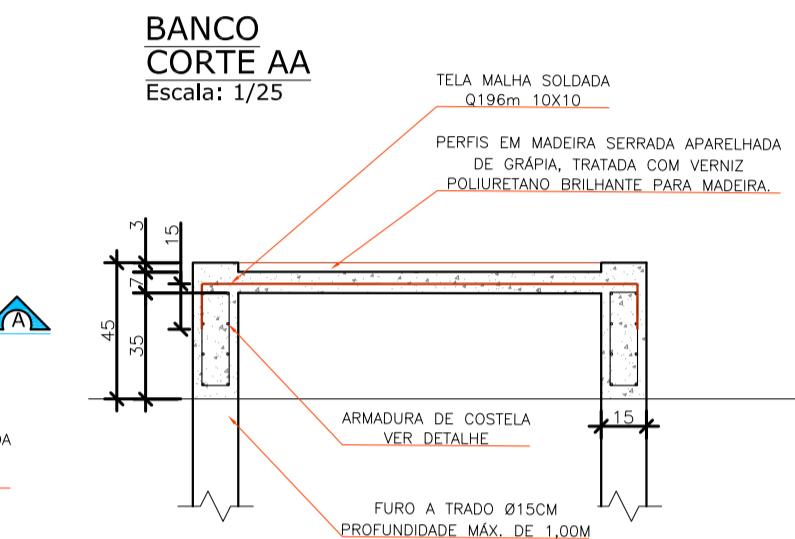

BANCO
CORTE AA
ESCALA: 1/25

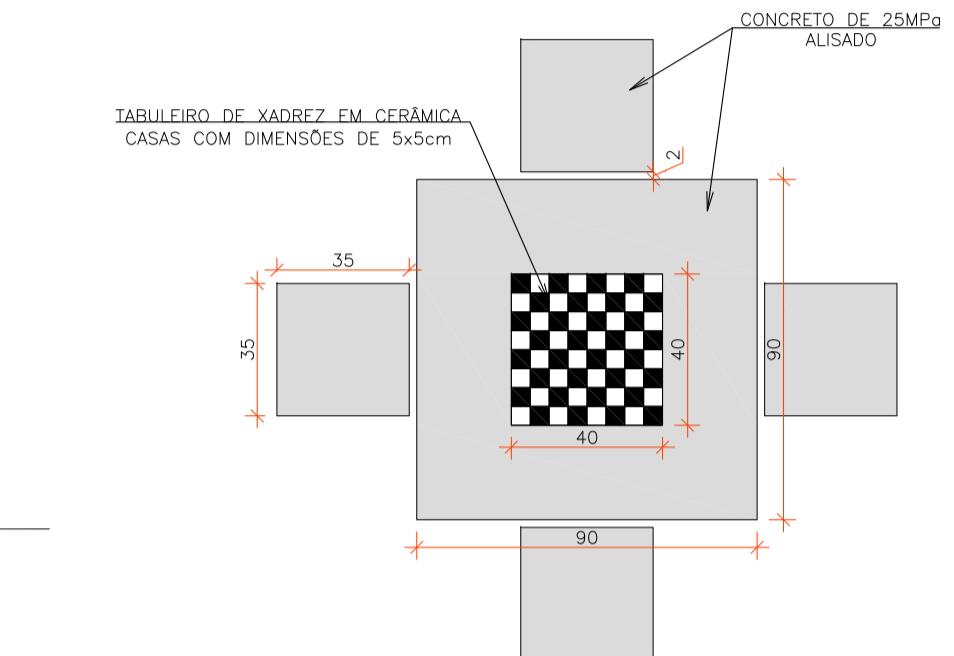


MESA QUADRADA DE CONCRETO COM TABULEIRO DE XADREZ
ESCALA: 1/20

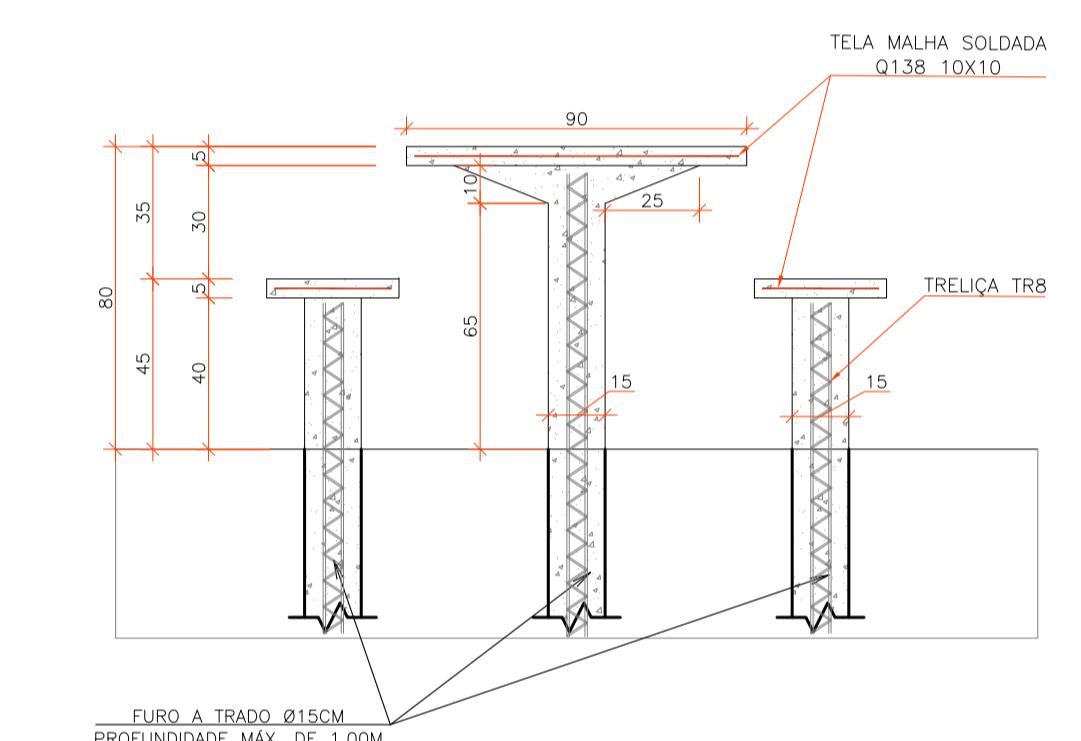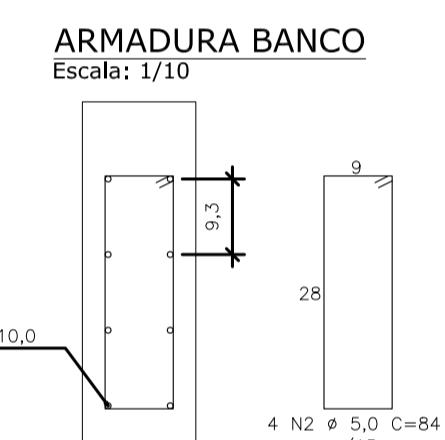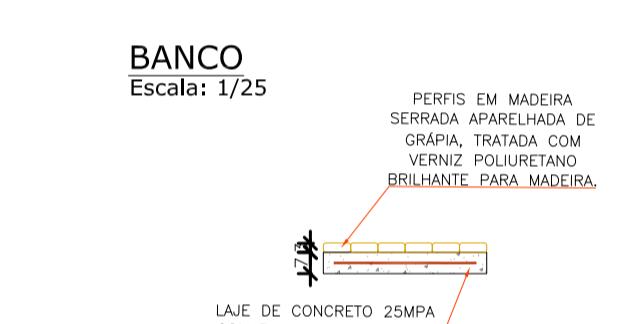


DETALHE PASSEIO EM CONCRETO CONVENTIONAL
ESCALA: 1/20




DETALHE JARDIM DE CHUVA
ESCALA: 1/20

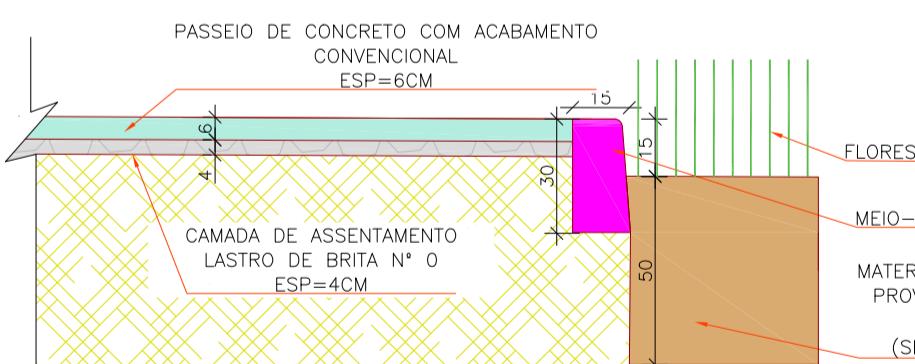

DETALHE PASSEIO DRENANTE
ESCALA: 1/20

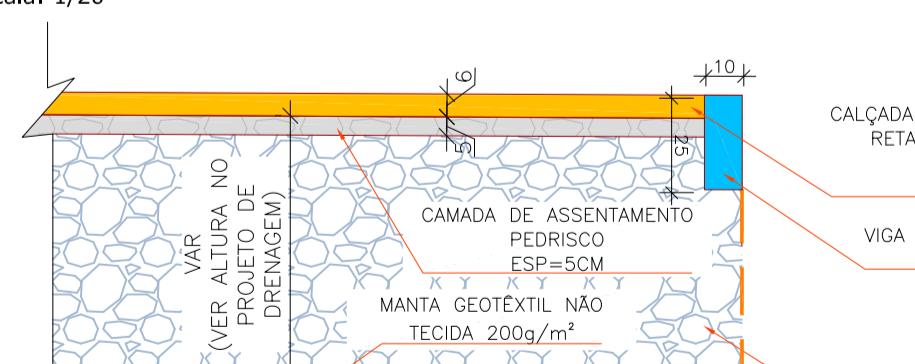

DETALHE PASSEIO EM PAVER CONVENTIONAL
ESCALA: 1/20

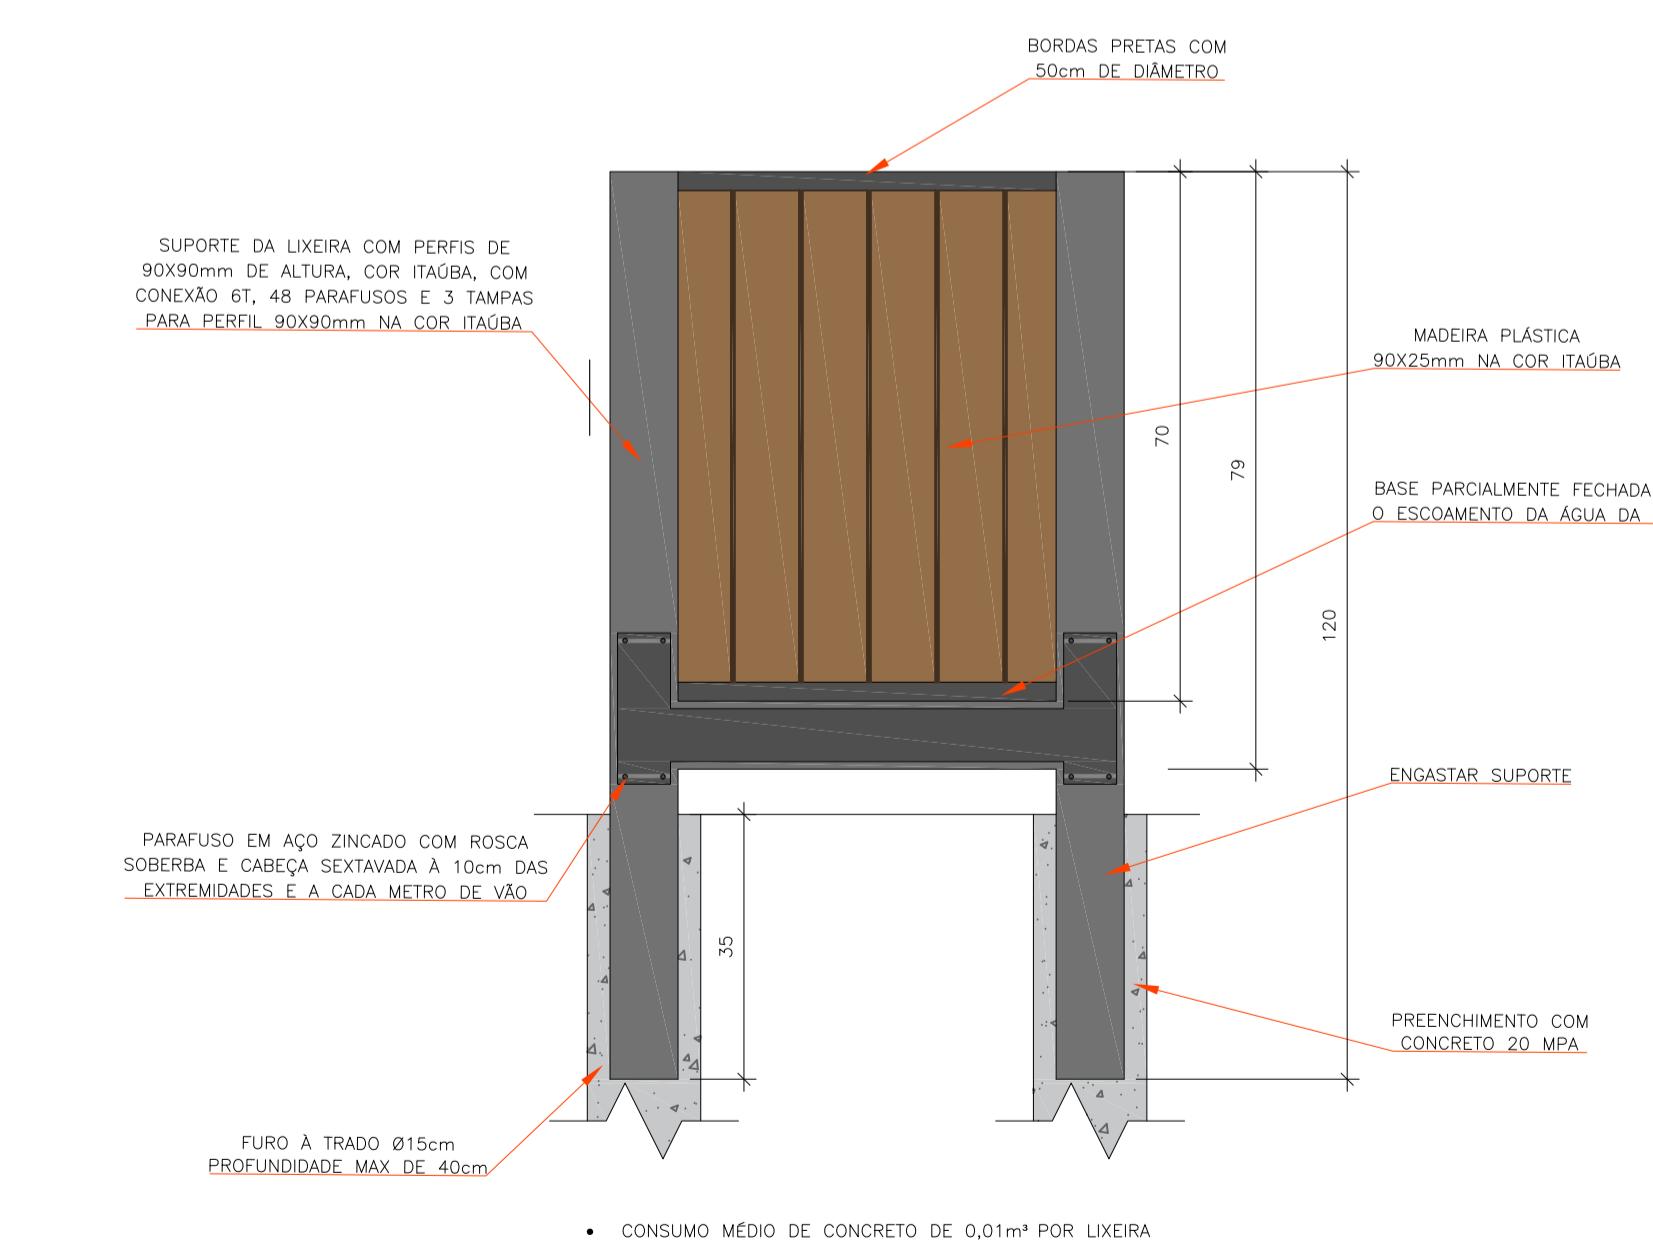

LIXEIRA
ESCALA: 1/25

NOTA

1 - MEDIDAS EM CENTÍMETROS EXCETO ONDE INDICADO.

| REV | DATA | DESCRIÇÃO | EXE | VER | APR |
|-----|------------|-----------------|------|--------|--------|
| | | | | | |
| 02 | 09/07/2021 | AJUSTES GERAIS | P.M. | E.R.N. | M.B.S. |
| 01 | 28/06/2021 | AJUSTES GERAIS | P.M. | E.R.N. | M.B.S. |
| 00 | 12/04/2021 | EMISSÃO INICIAL | P.M. | E.R.N. | M.B.S. |



EXECUÇÃO
P.M.
VERIFICAÇÃO
E.R.N.
APROVAÇÃO
M.B.S.

DATA
09/07/21
DATA
09/07/21
DATA
09/07/21



PREFEITURA MUNICIPAL
DE JOINVILLE

DRENAGEM SUSTENTÁVEL
VILA NOVA

SECRETARIA DE ADMINISTRAÇÃO E
PLANEJAMENTO

ETAPA:
PROJETO EXECUTIVO

TITULO:
PROJETO PAISAGÍSTICO E
URBANÍSTICO -






ÁREA PÚBLICA 02 - DETALHES

DES.Nº 1439DGLD0337

REV. 02


ESCALA INDICADA








FOLHA 02/07

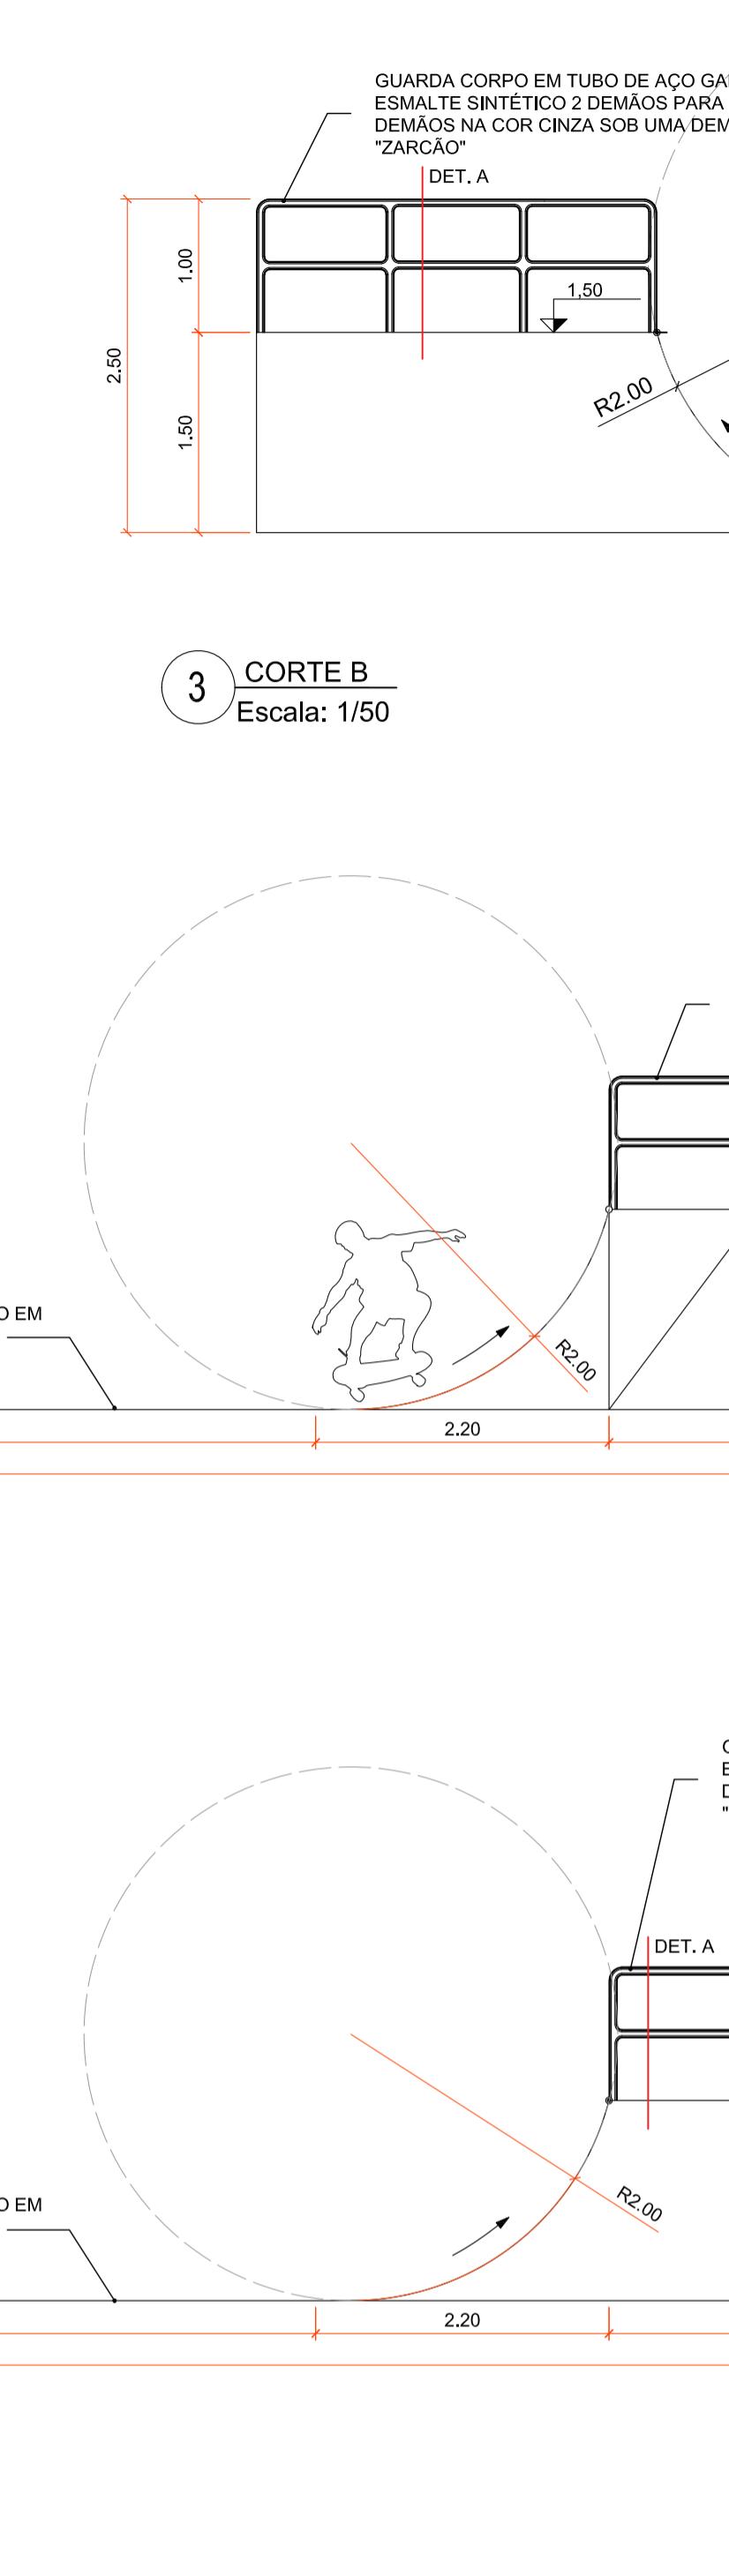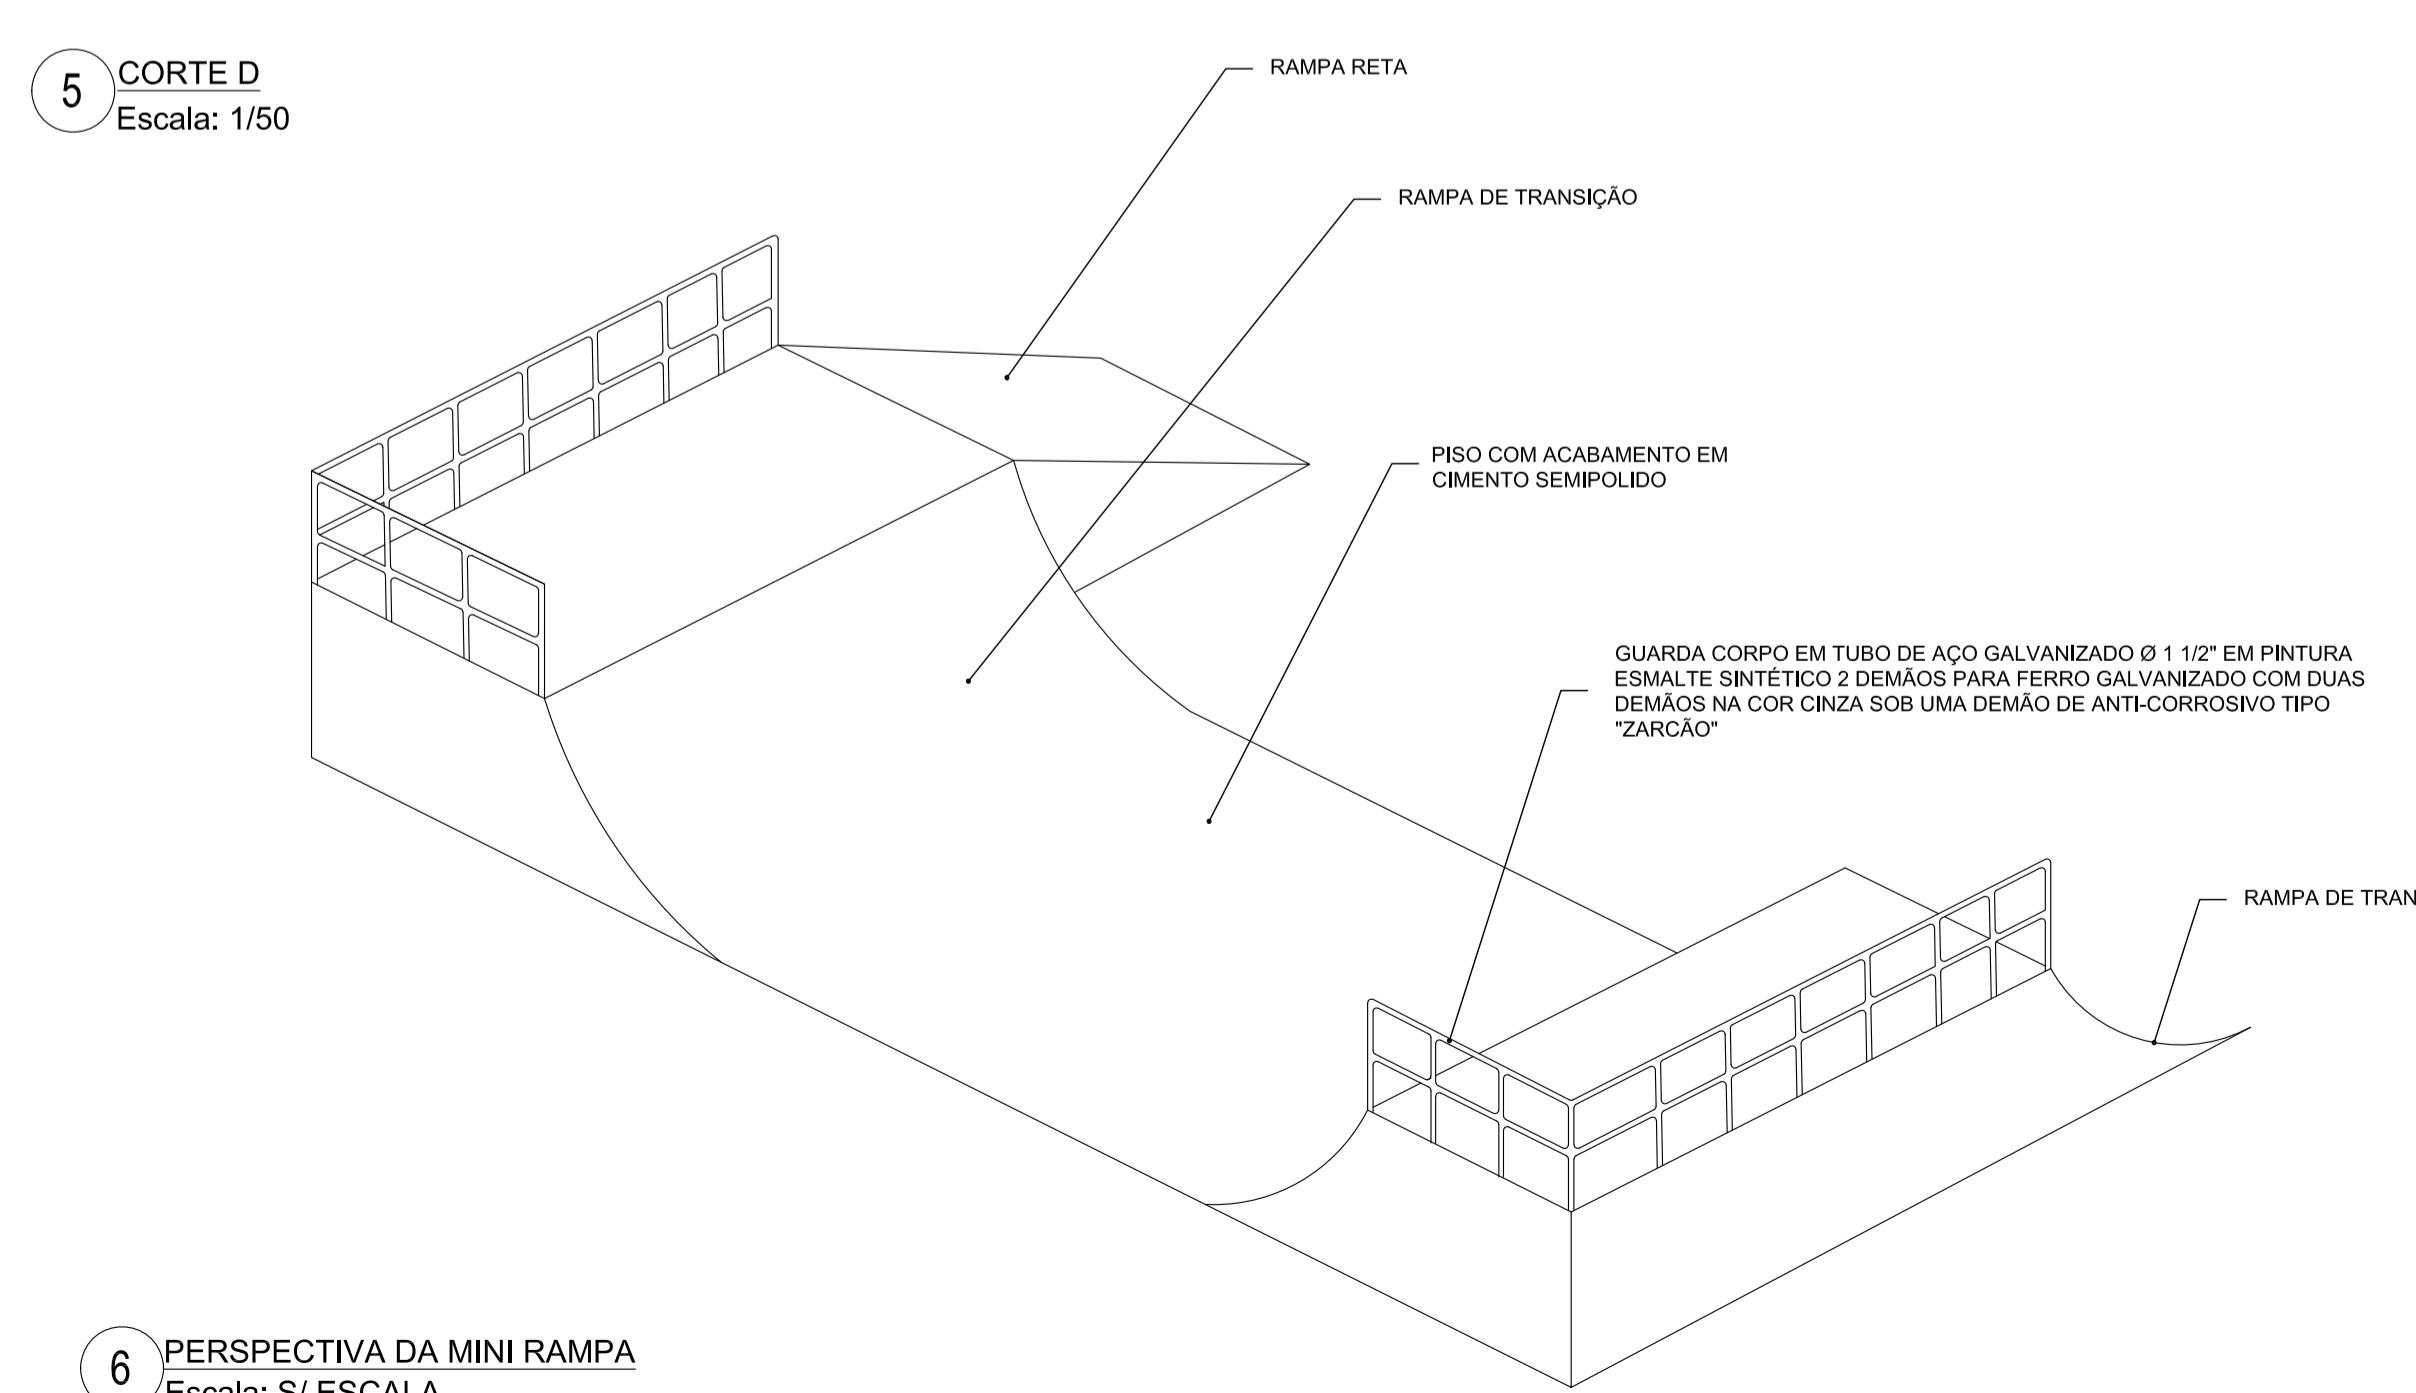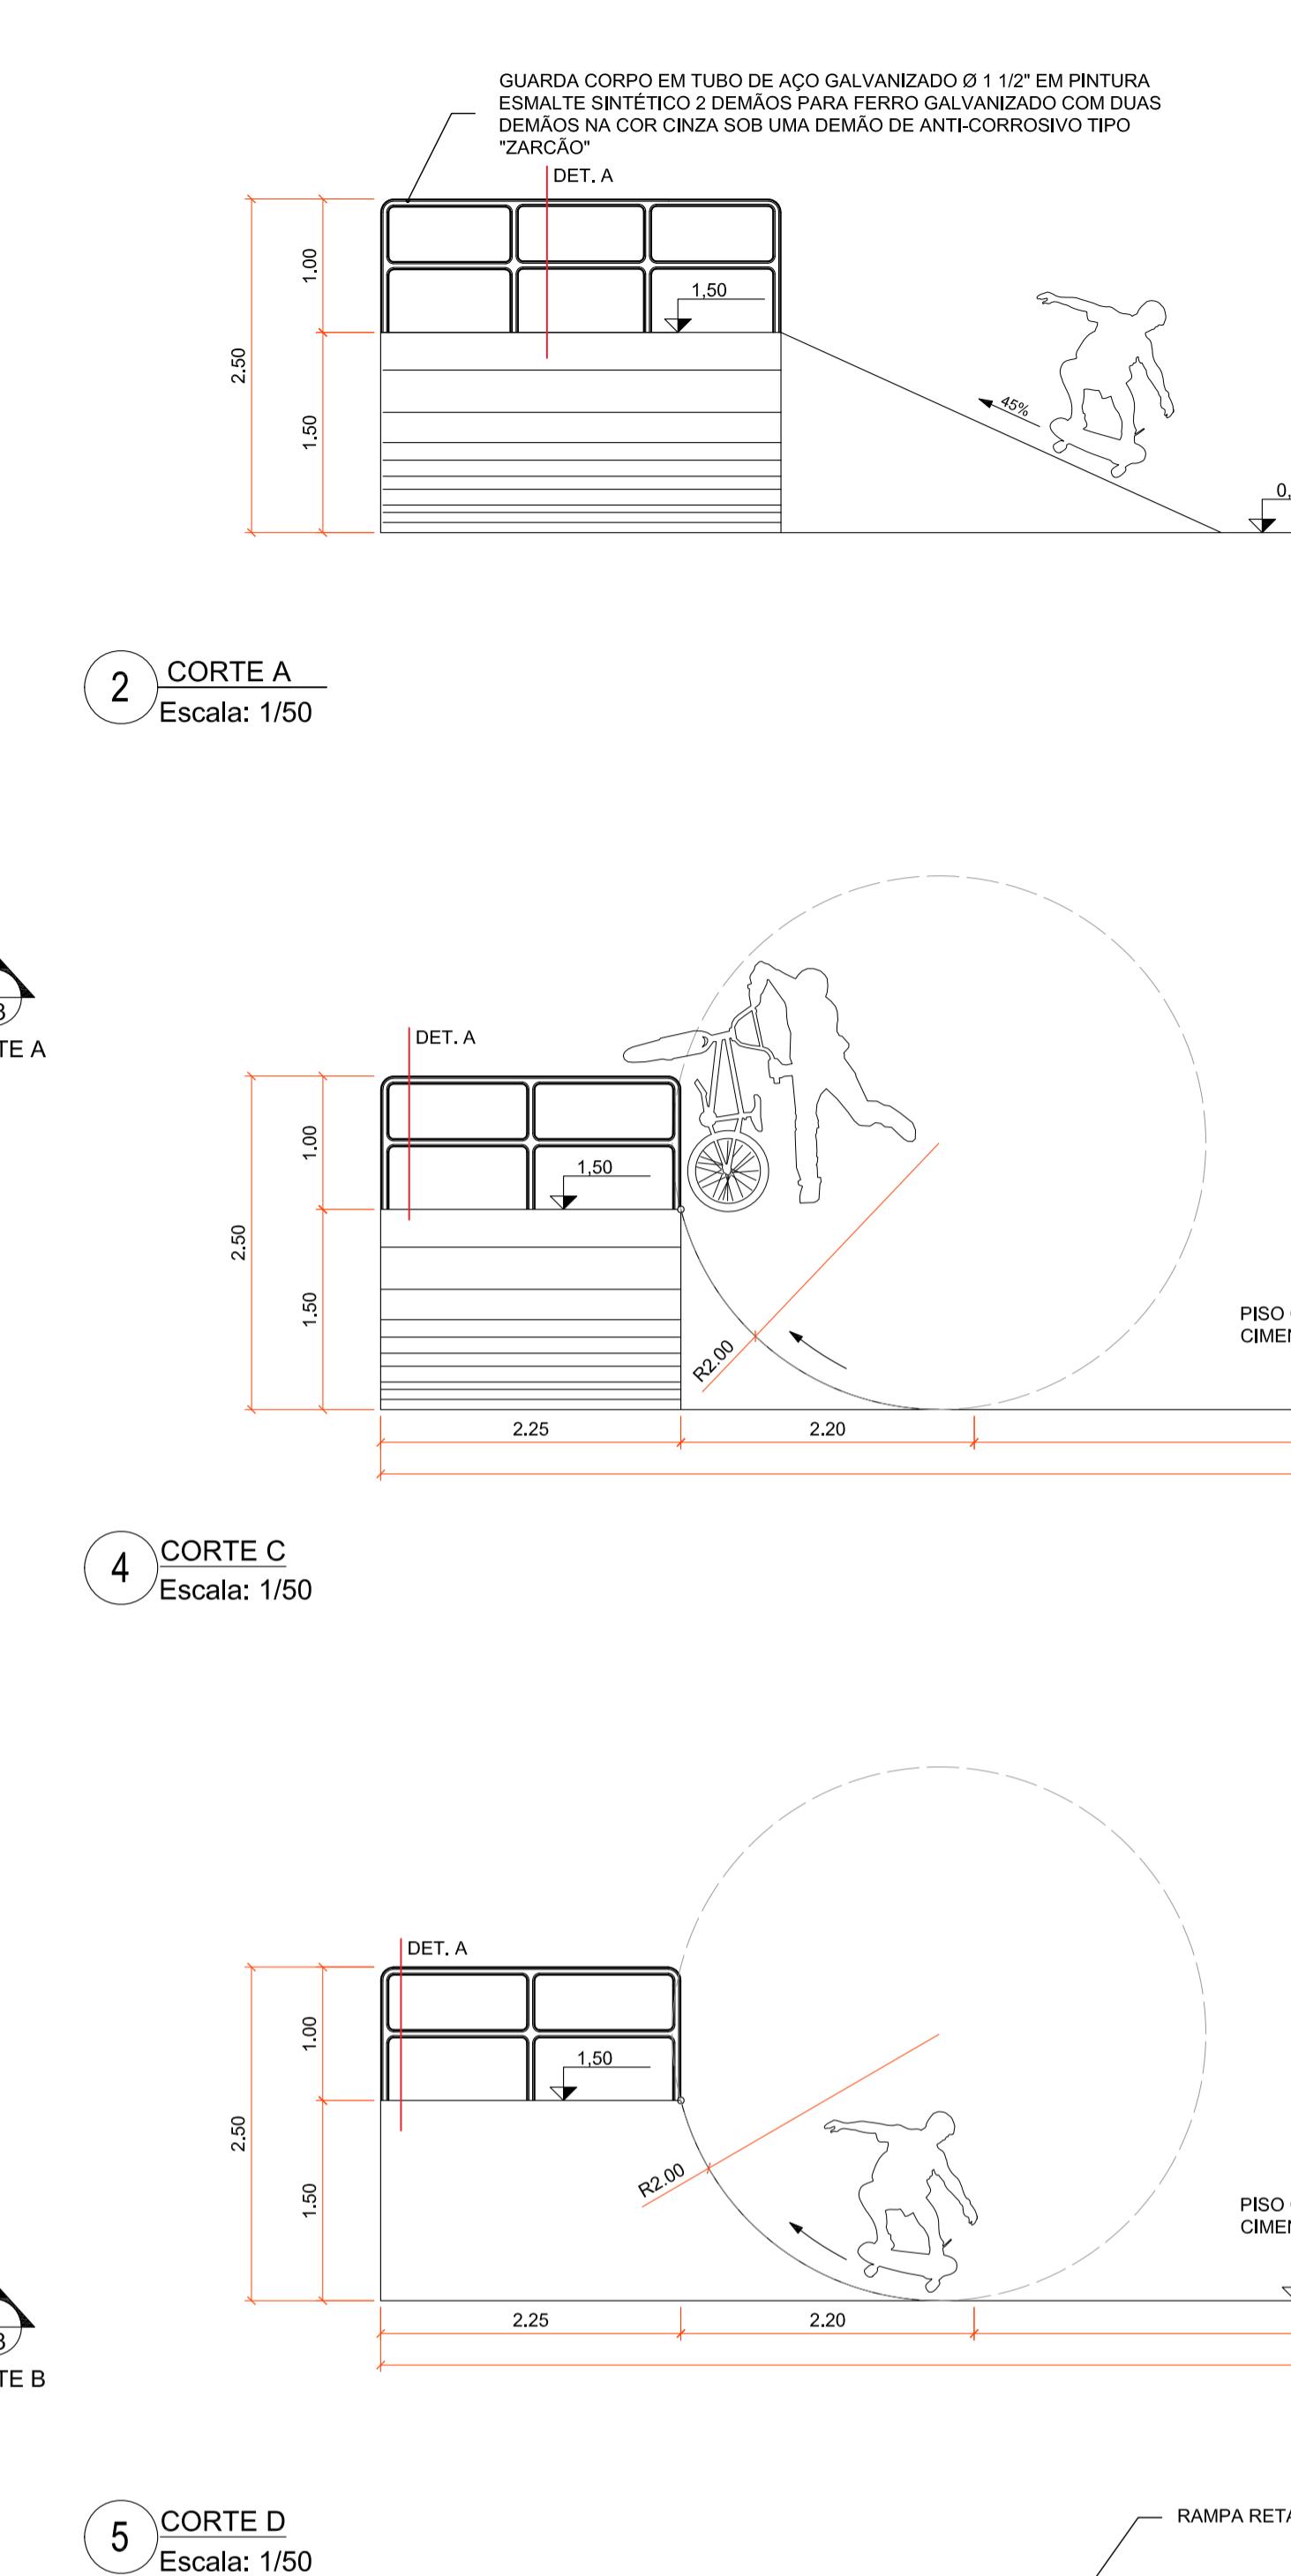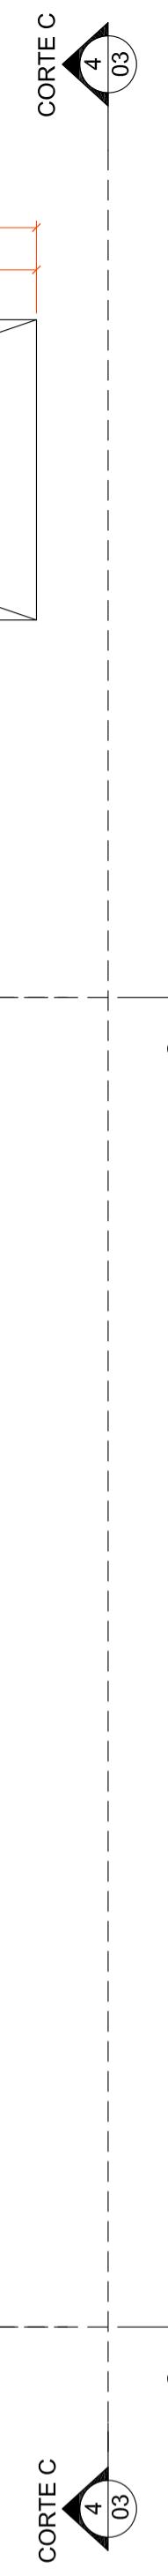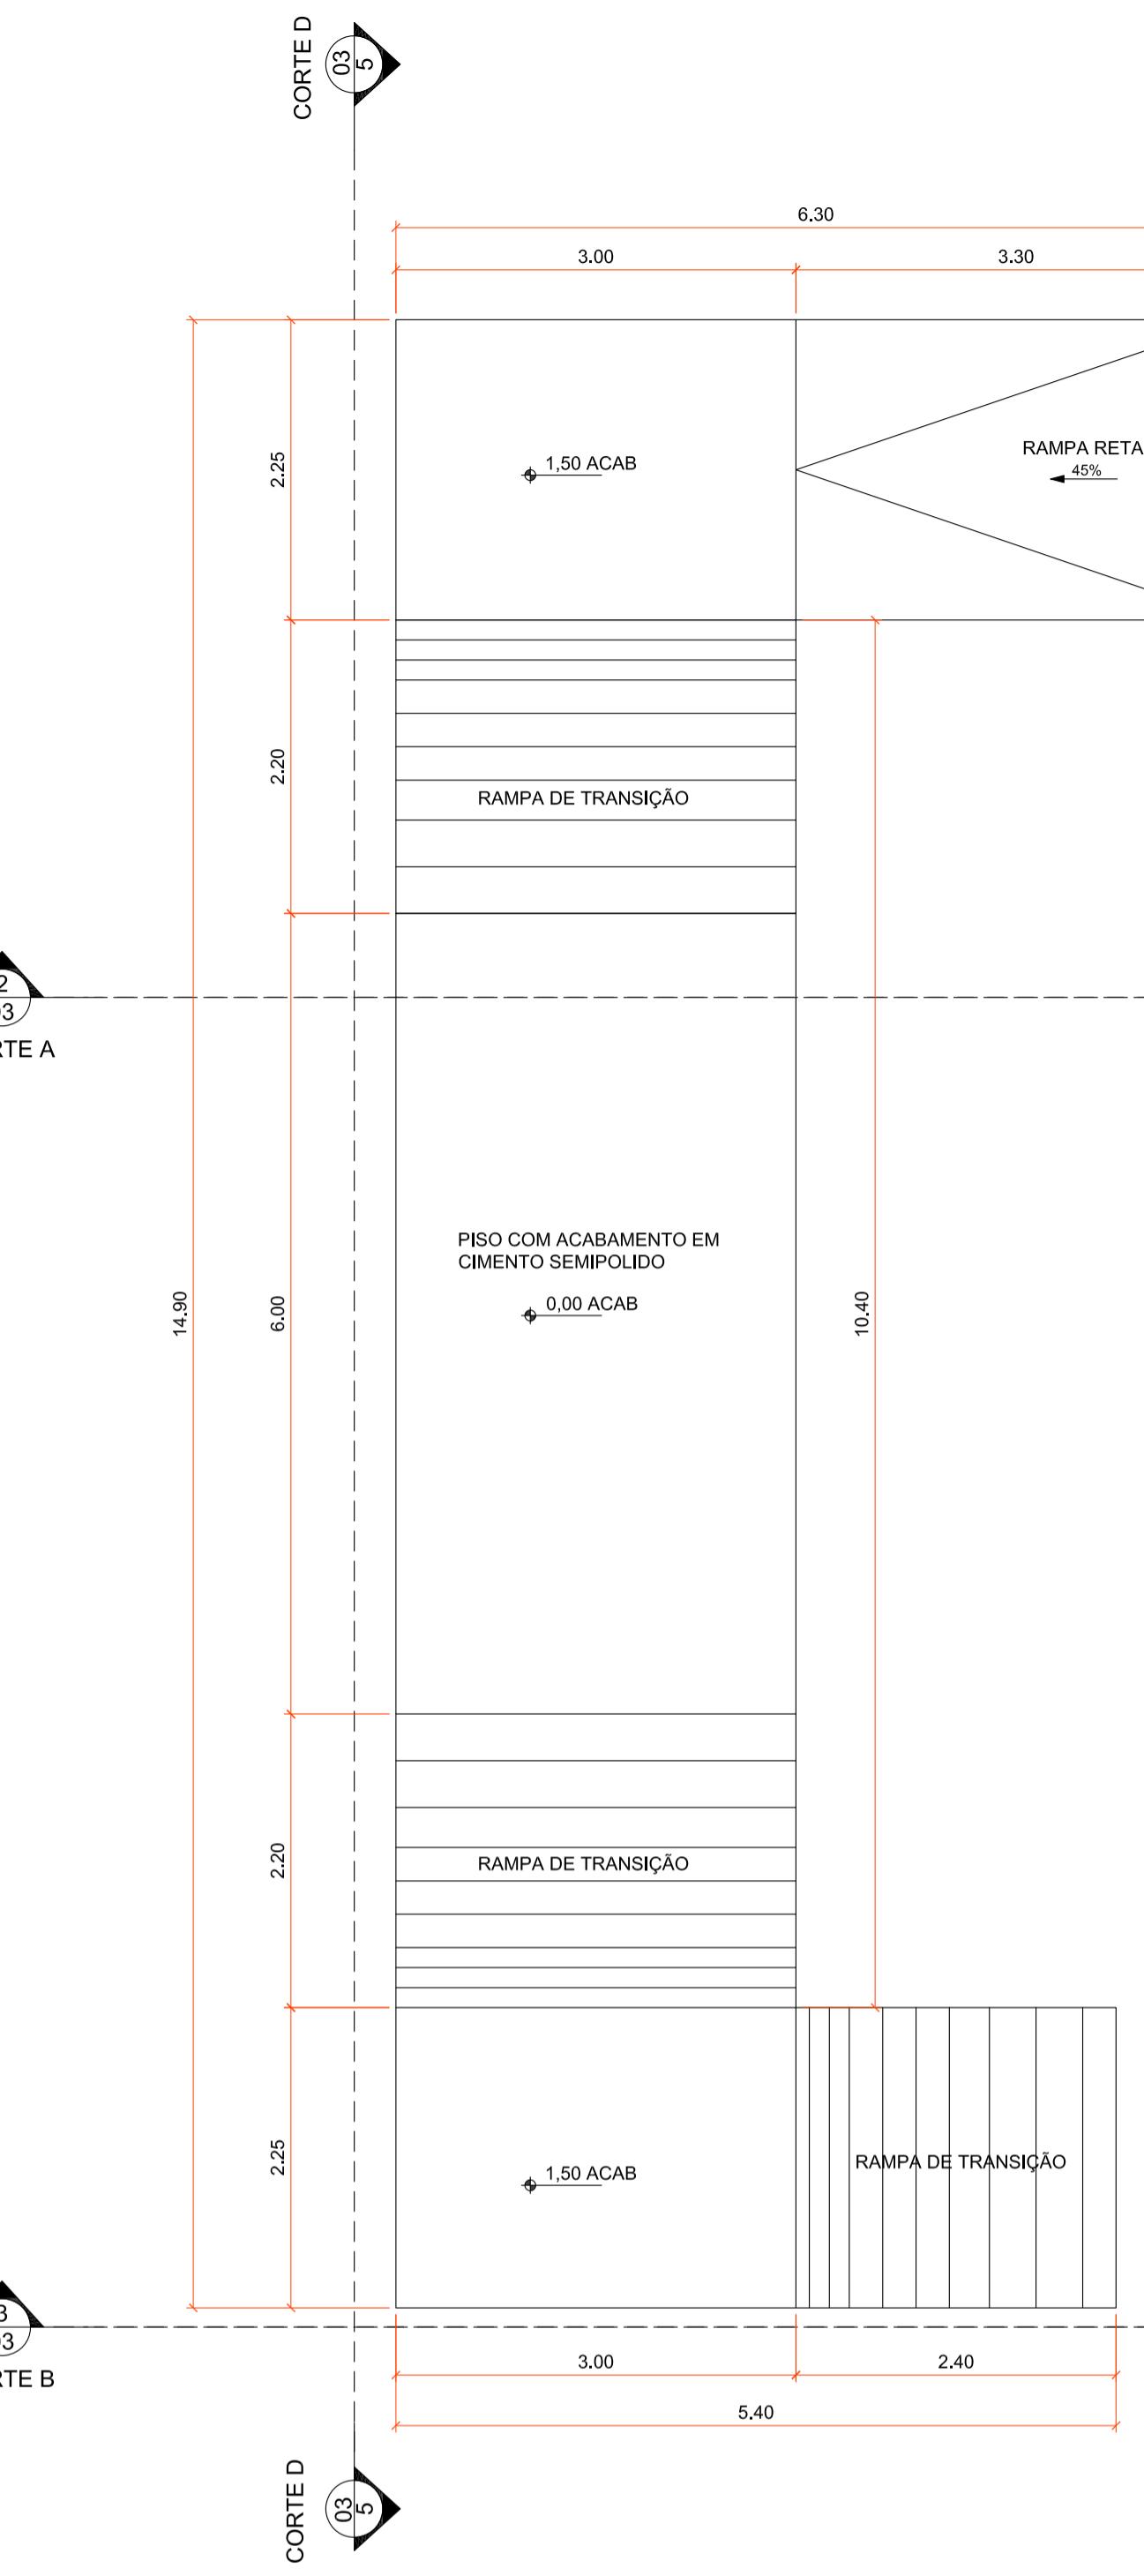

| REV | DATA | DESCRIÇÃO | EXE | VER | APR |
|---|--------------|-----------------|------|--------|----------|
| | | | | | |
| 02 | 09/07/2021 | AJUSTES GERAIS | P.M. | E.R.N. | M.B.S. |
| 01 | 28/06/2021 | AJUSTES GERAIS | P.M. | E.R.N. | M.B.S. |
| 00 | 12/04/2021 | EMISSÃO INICIAL | P.M. | E.R.N. | M.B.S. |
| | | | | | |
|    | | | | | |
| EXECUÇÃO | P.M. | | | | |
| VERIFICAÇÃO | E.R.N. | | | | |
| APROVAÇÃO | M.B.S. | | | | |
| | | | | | |
|   | | | | | |
| | | | | | |
| PROJETO EXECUTIVO TÍTULO: PROJETO PAISAGÍSTICO E URBANÍSTICO - ÁREA PÚBLICA 02 - DETALHES | | | | | |
| DES. N° | 1439DGLD0337 | REV. | 02 | ESCALA | INDICADA |
| | | | | | FOLHA |

| | |
|---|---|
| MARIA BERNARDETTE DE SOUSA SENDER RESPONSÁVEL TÉCNICO <i>Maria Bernadette Souza Sender</i> Maria.Bernadette.Souza.Sender@joinville.sc.gov.br | ETAPA: TÍTULO: ART SC 7447764-8 CREA-SC 172586-9 |
| DESP. N° | 1439DGLD0337 |

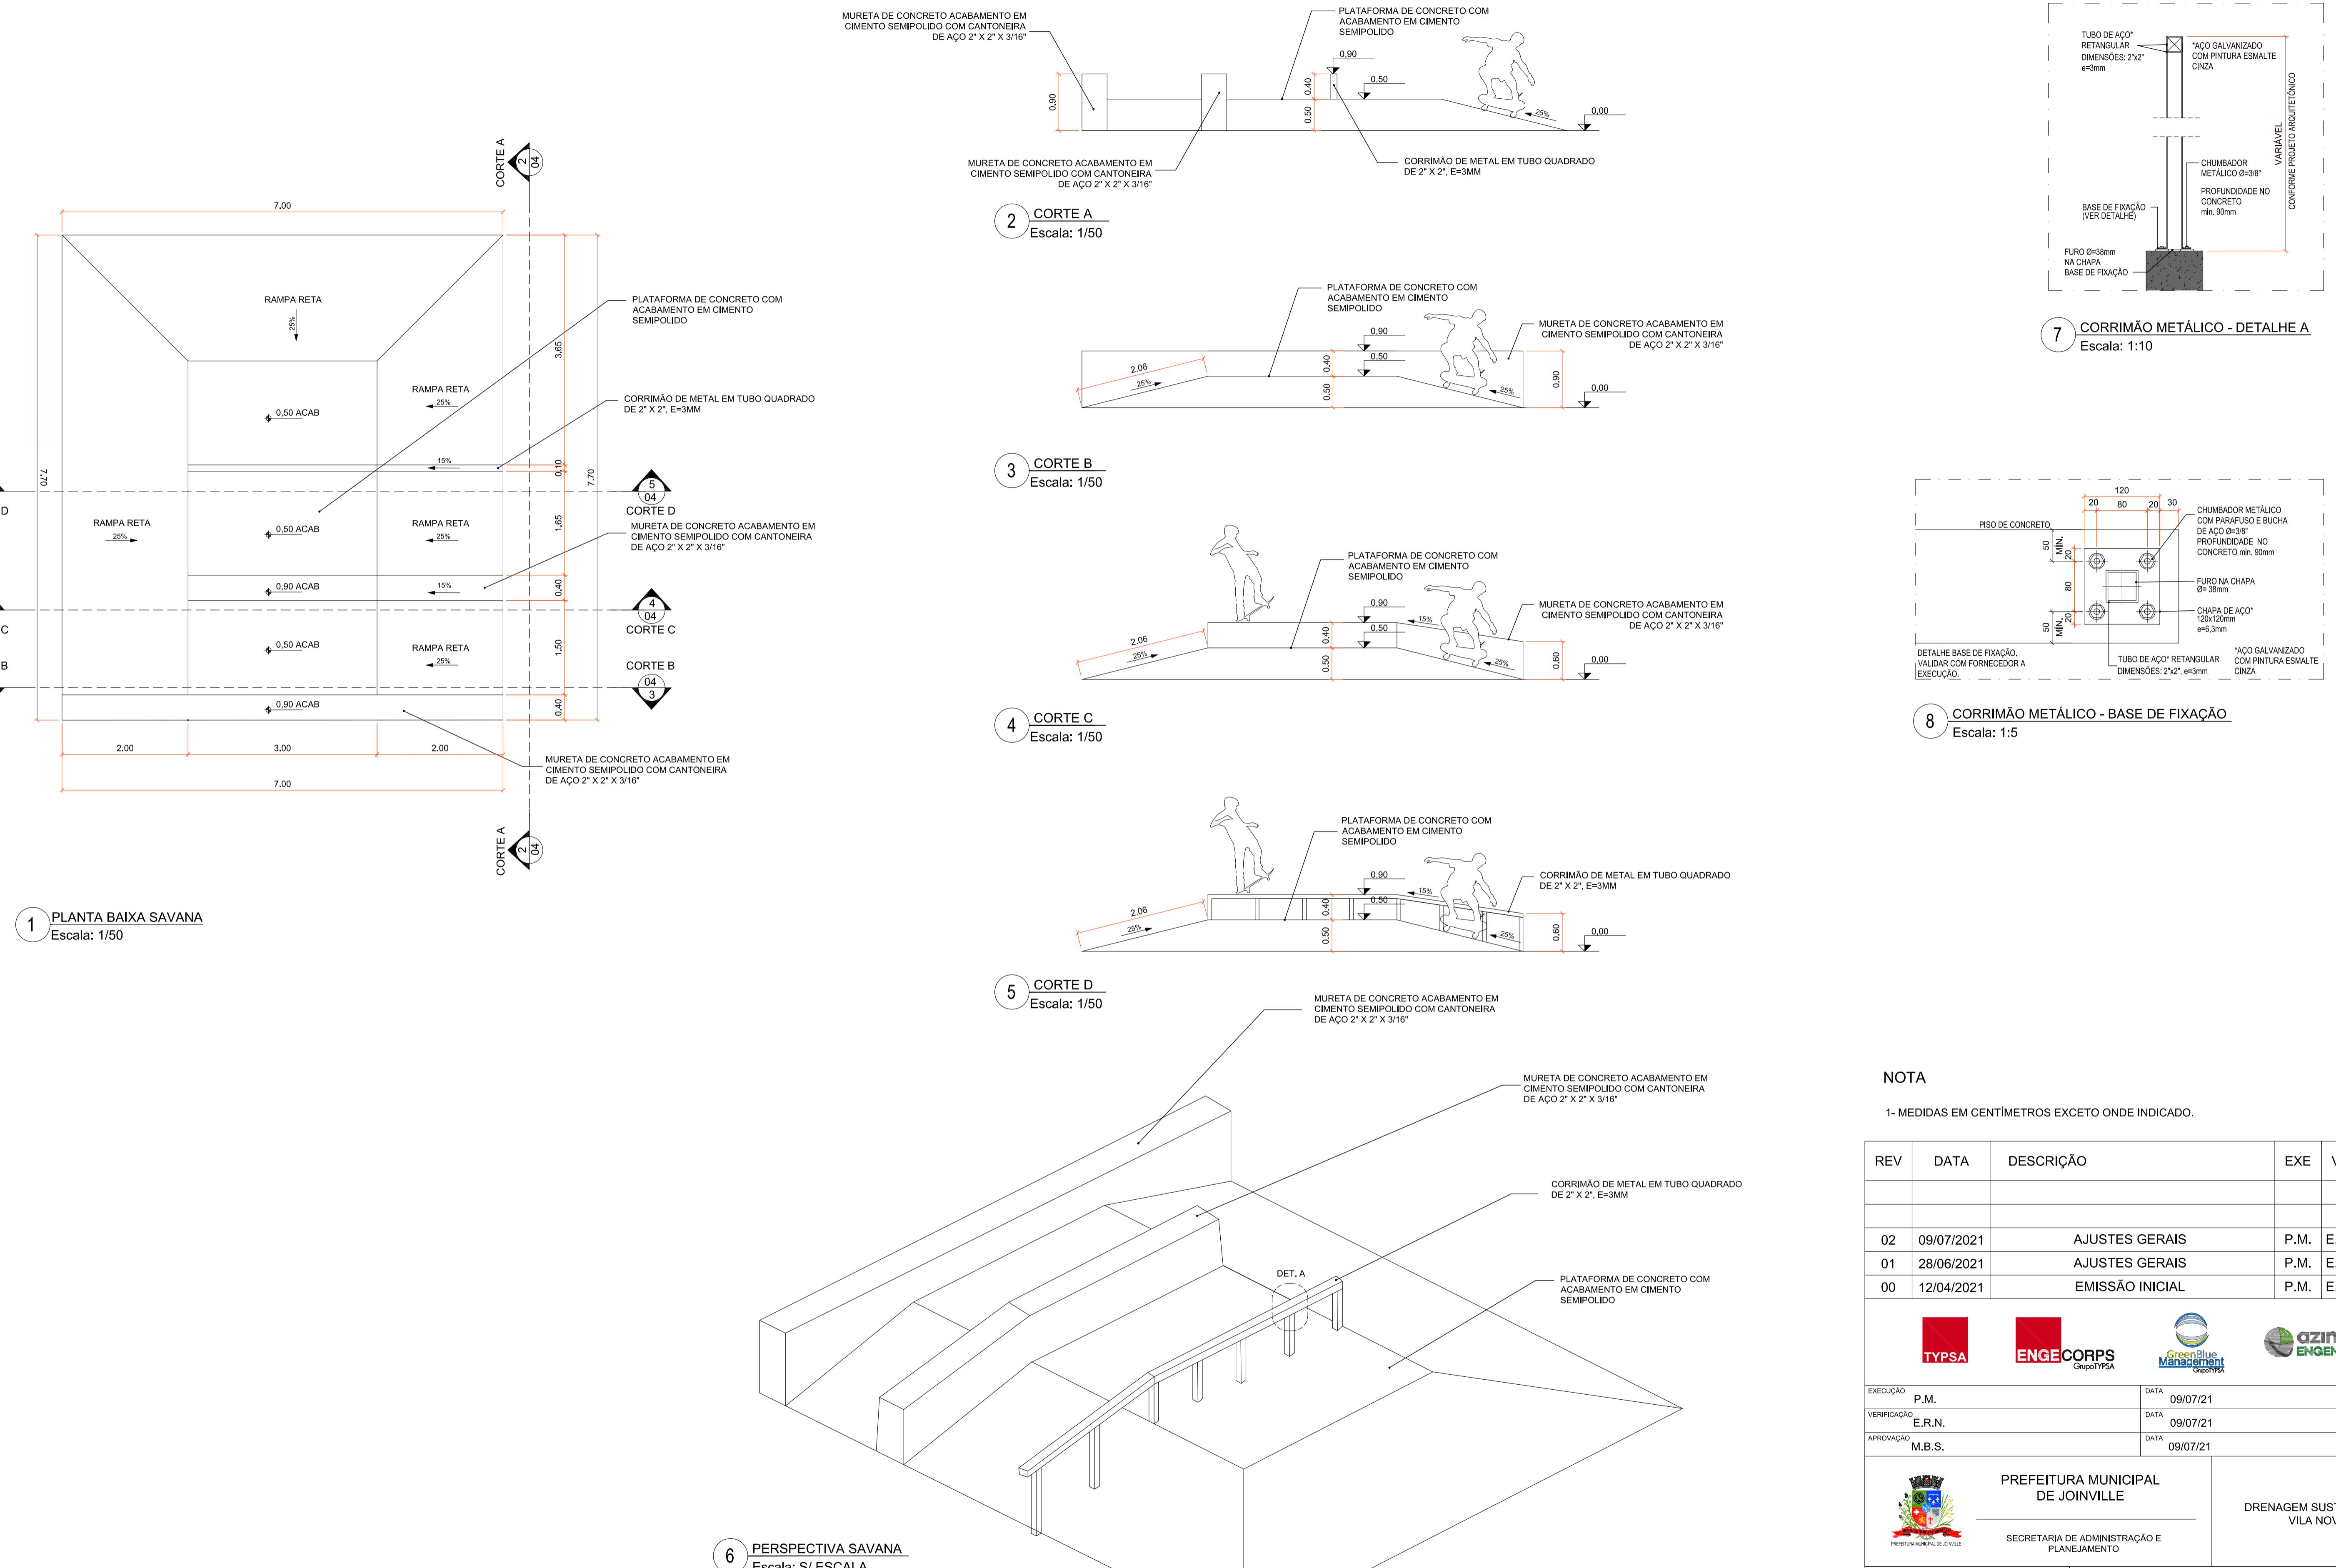

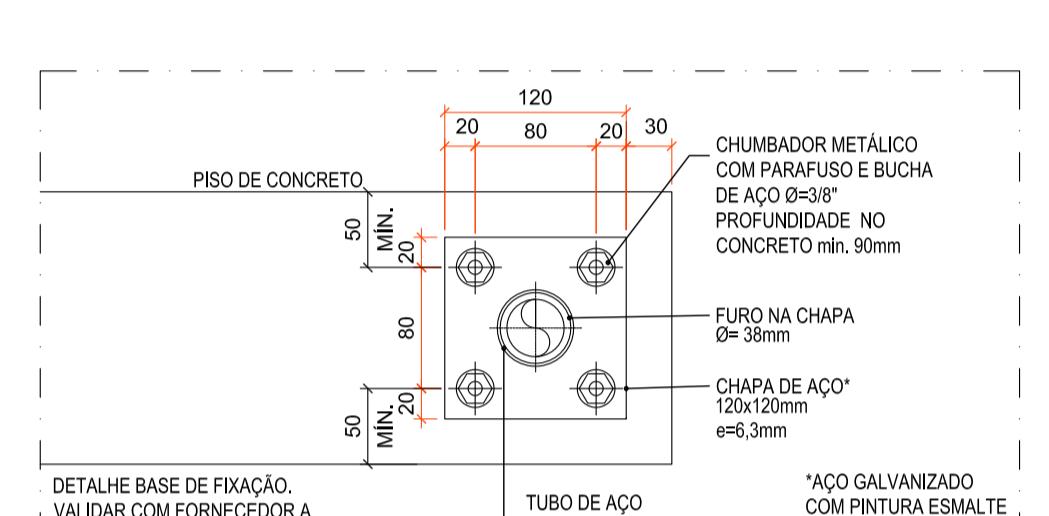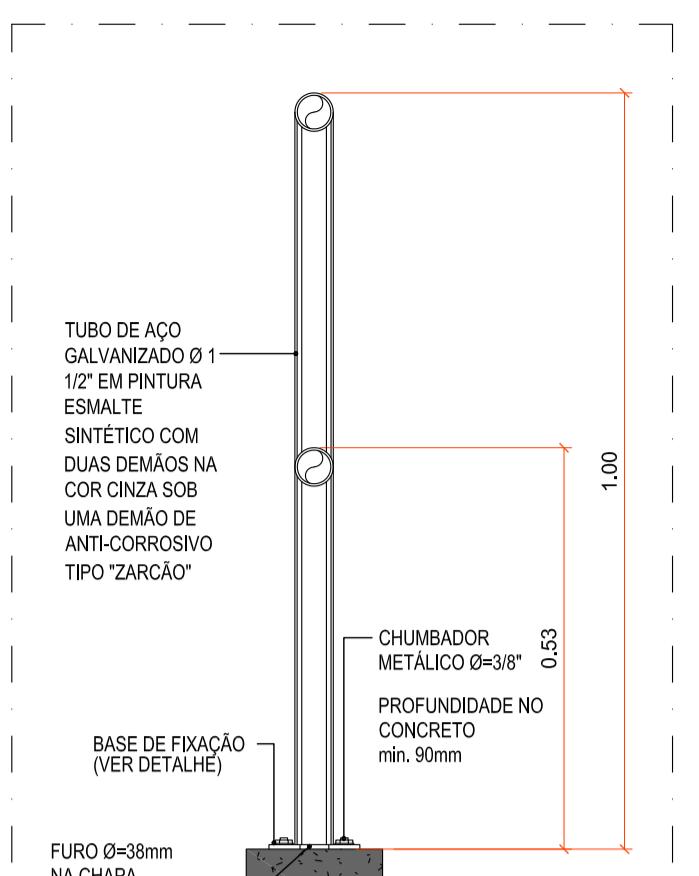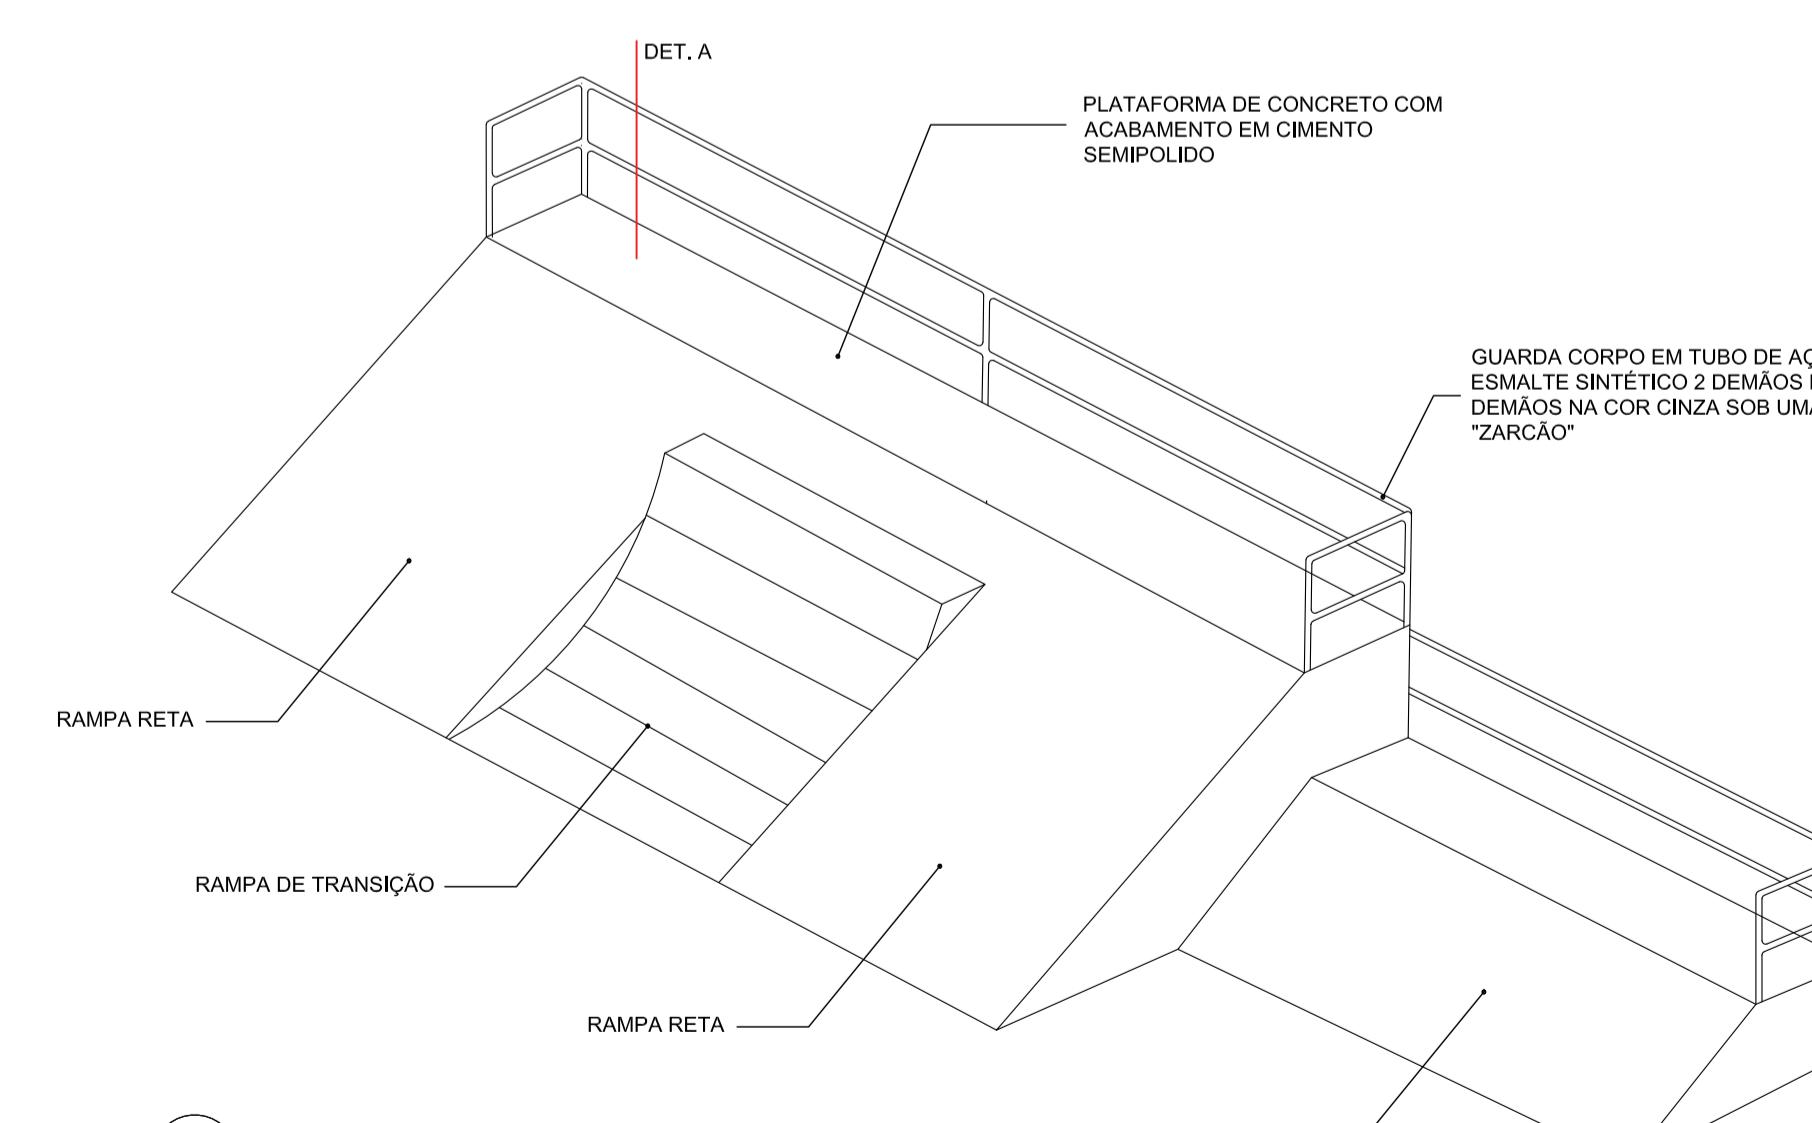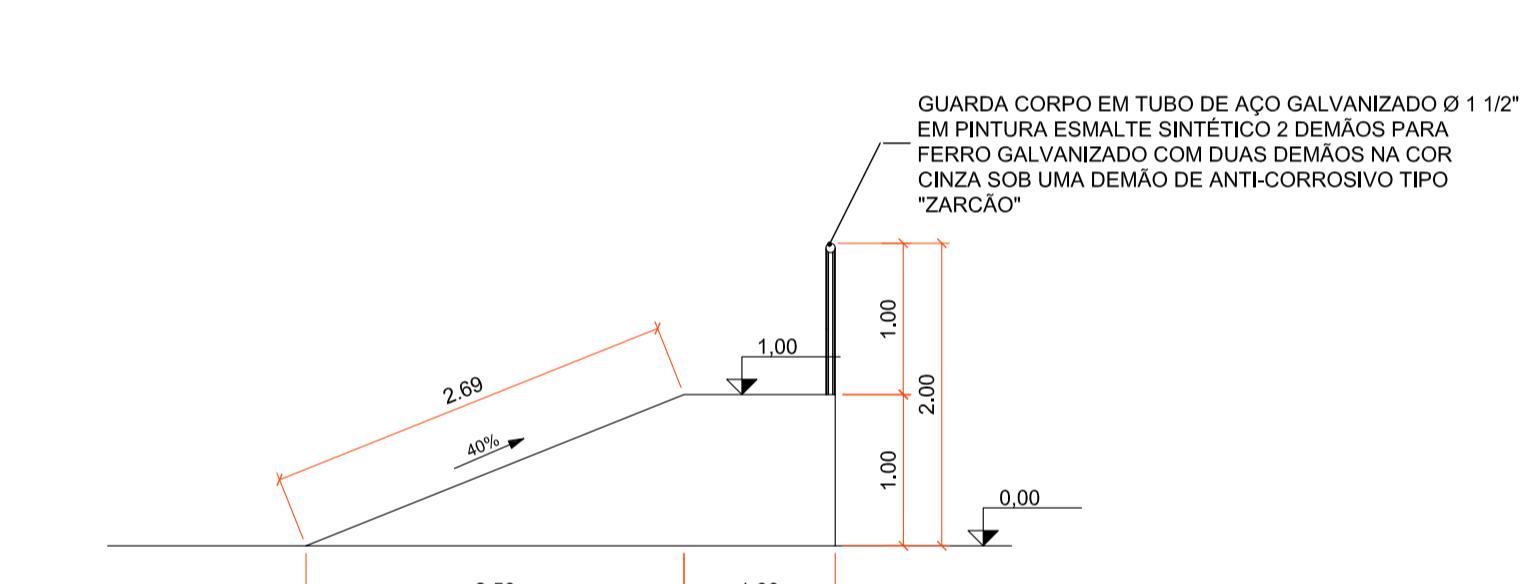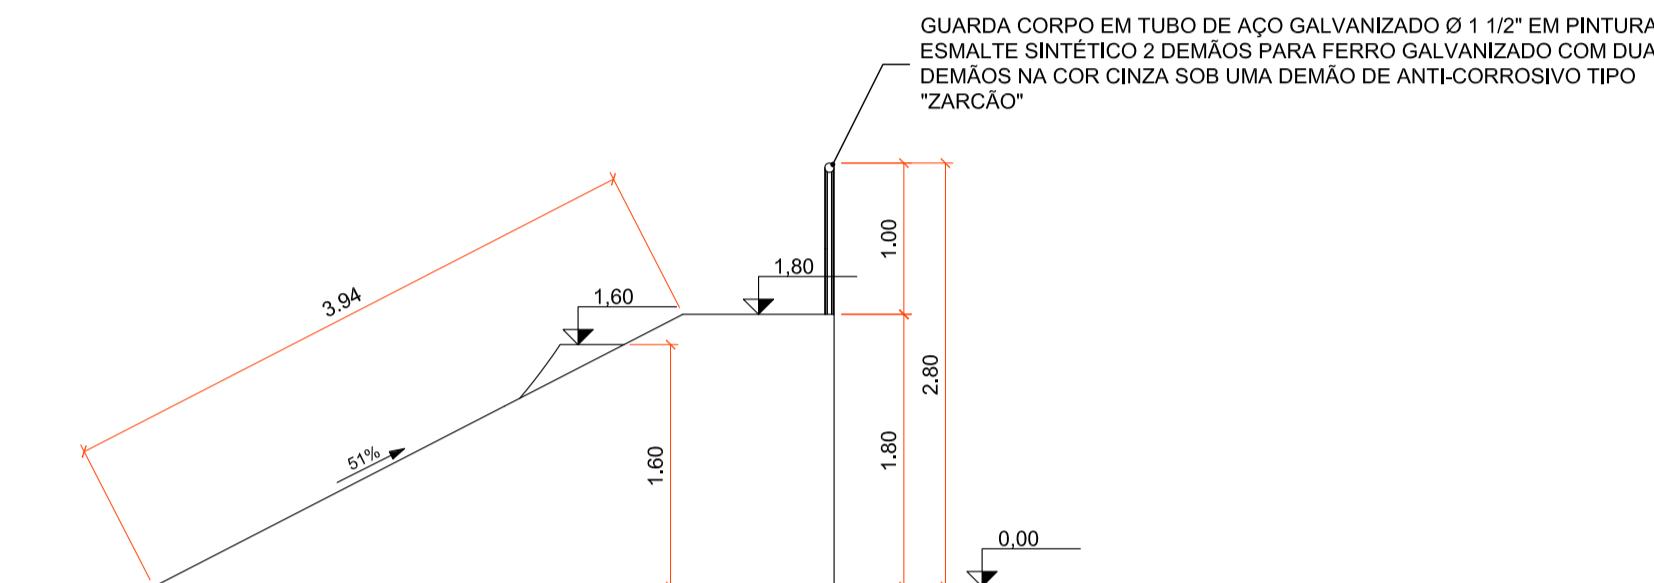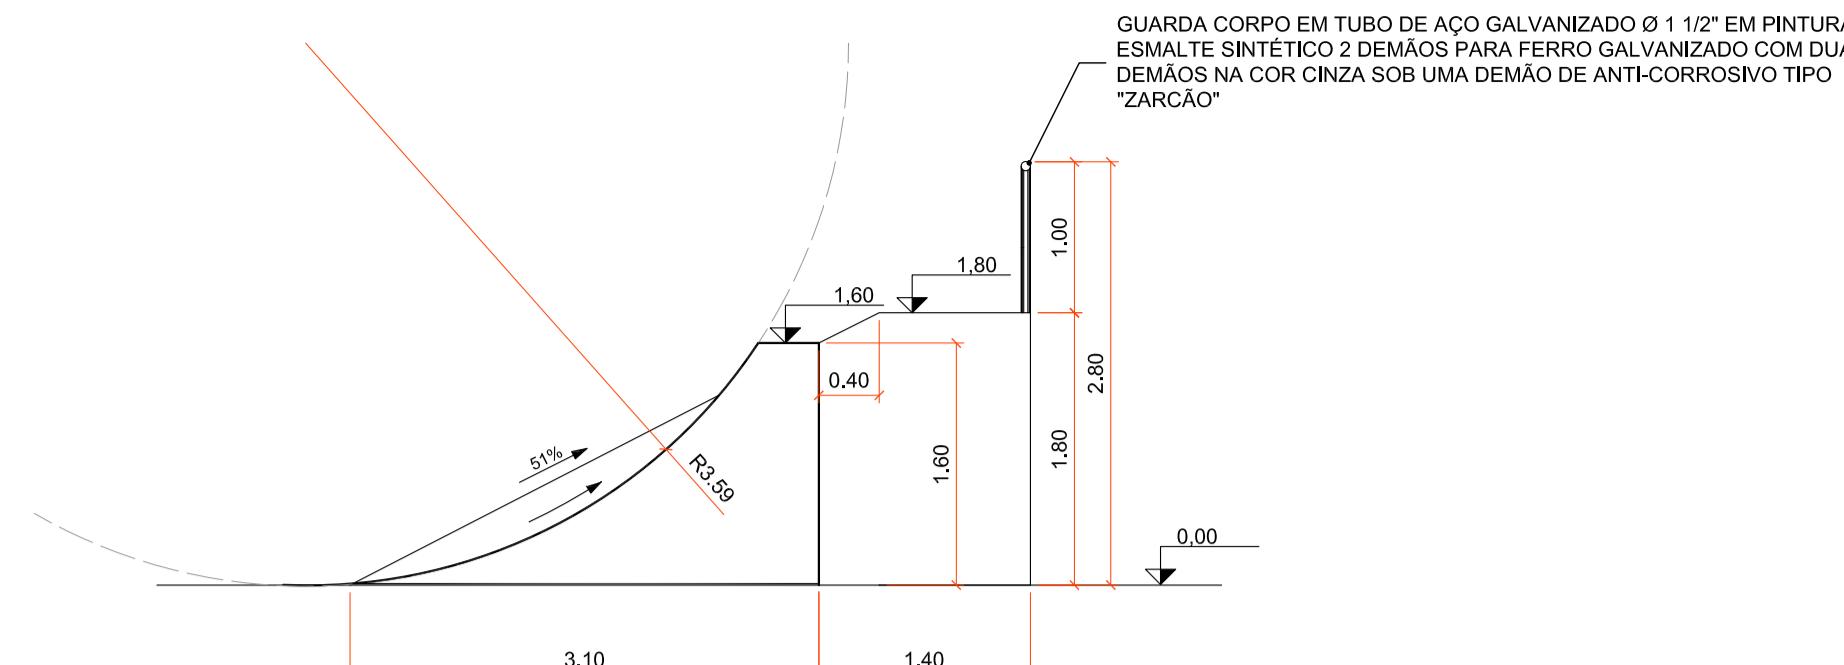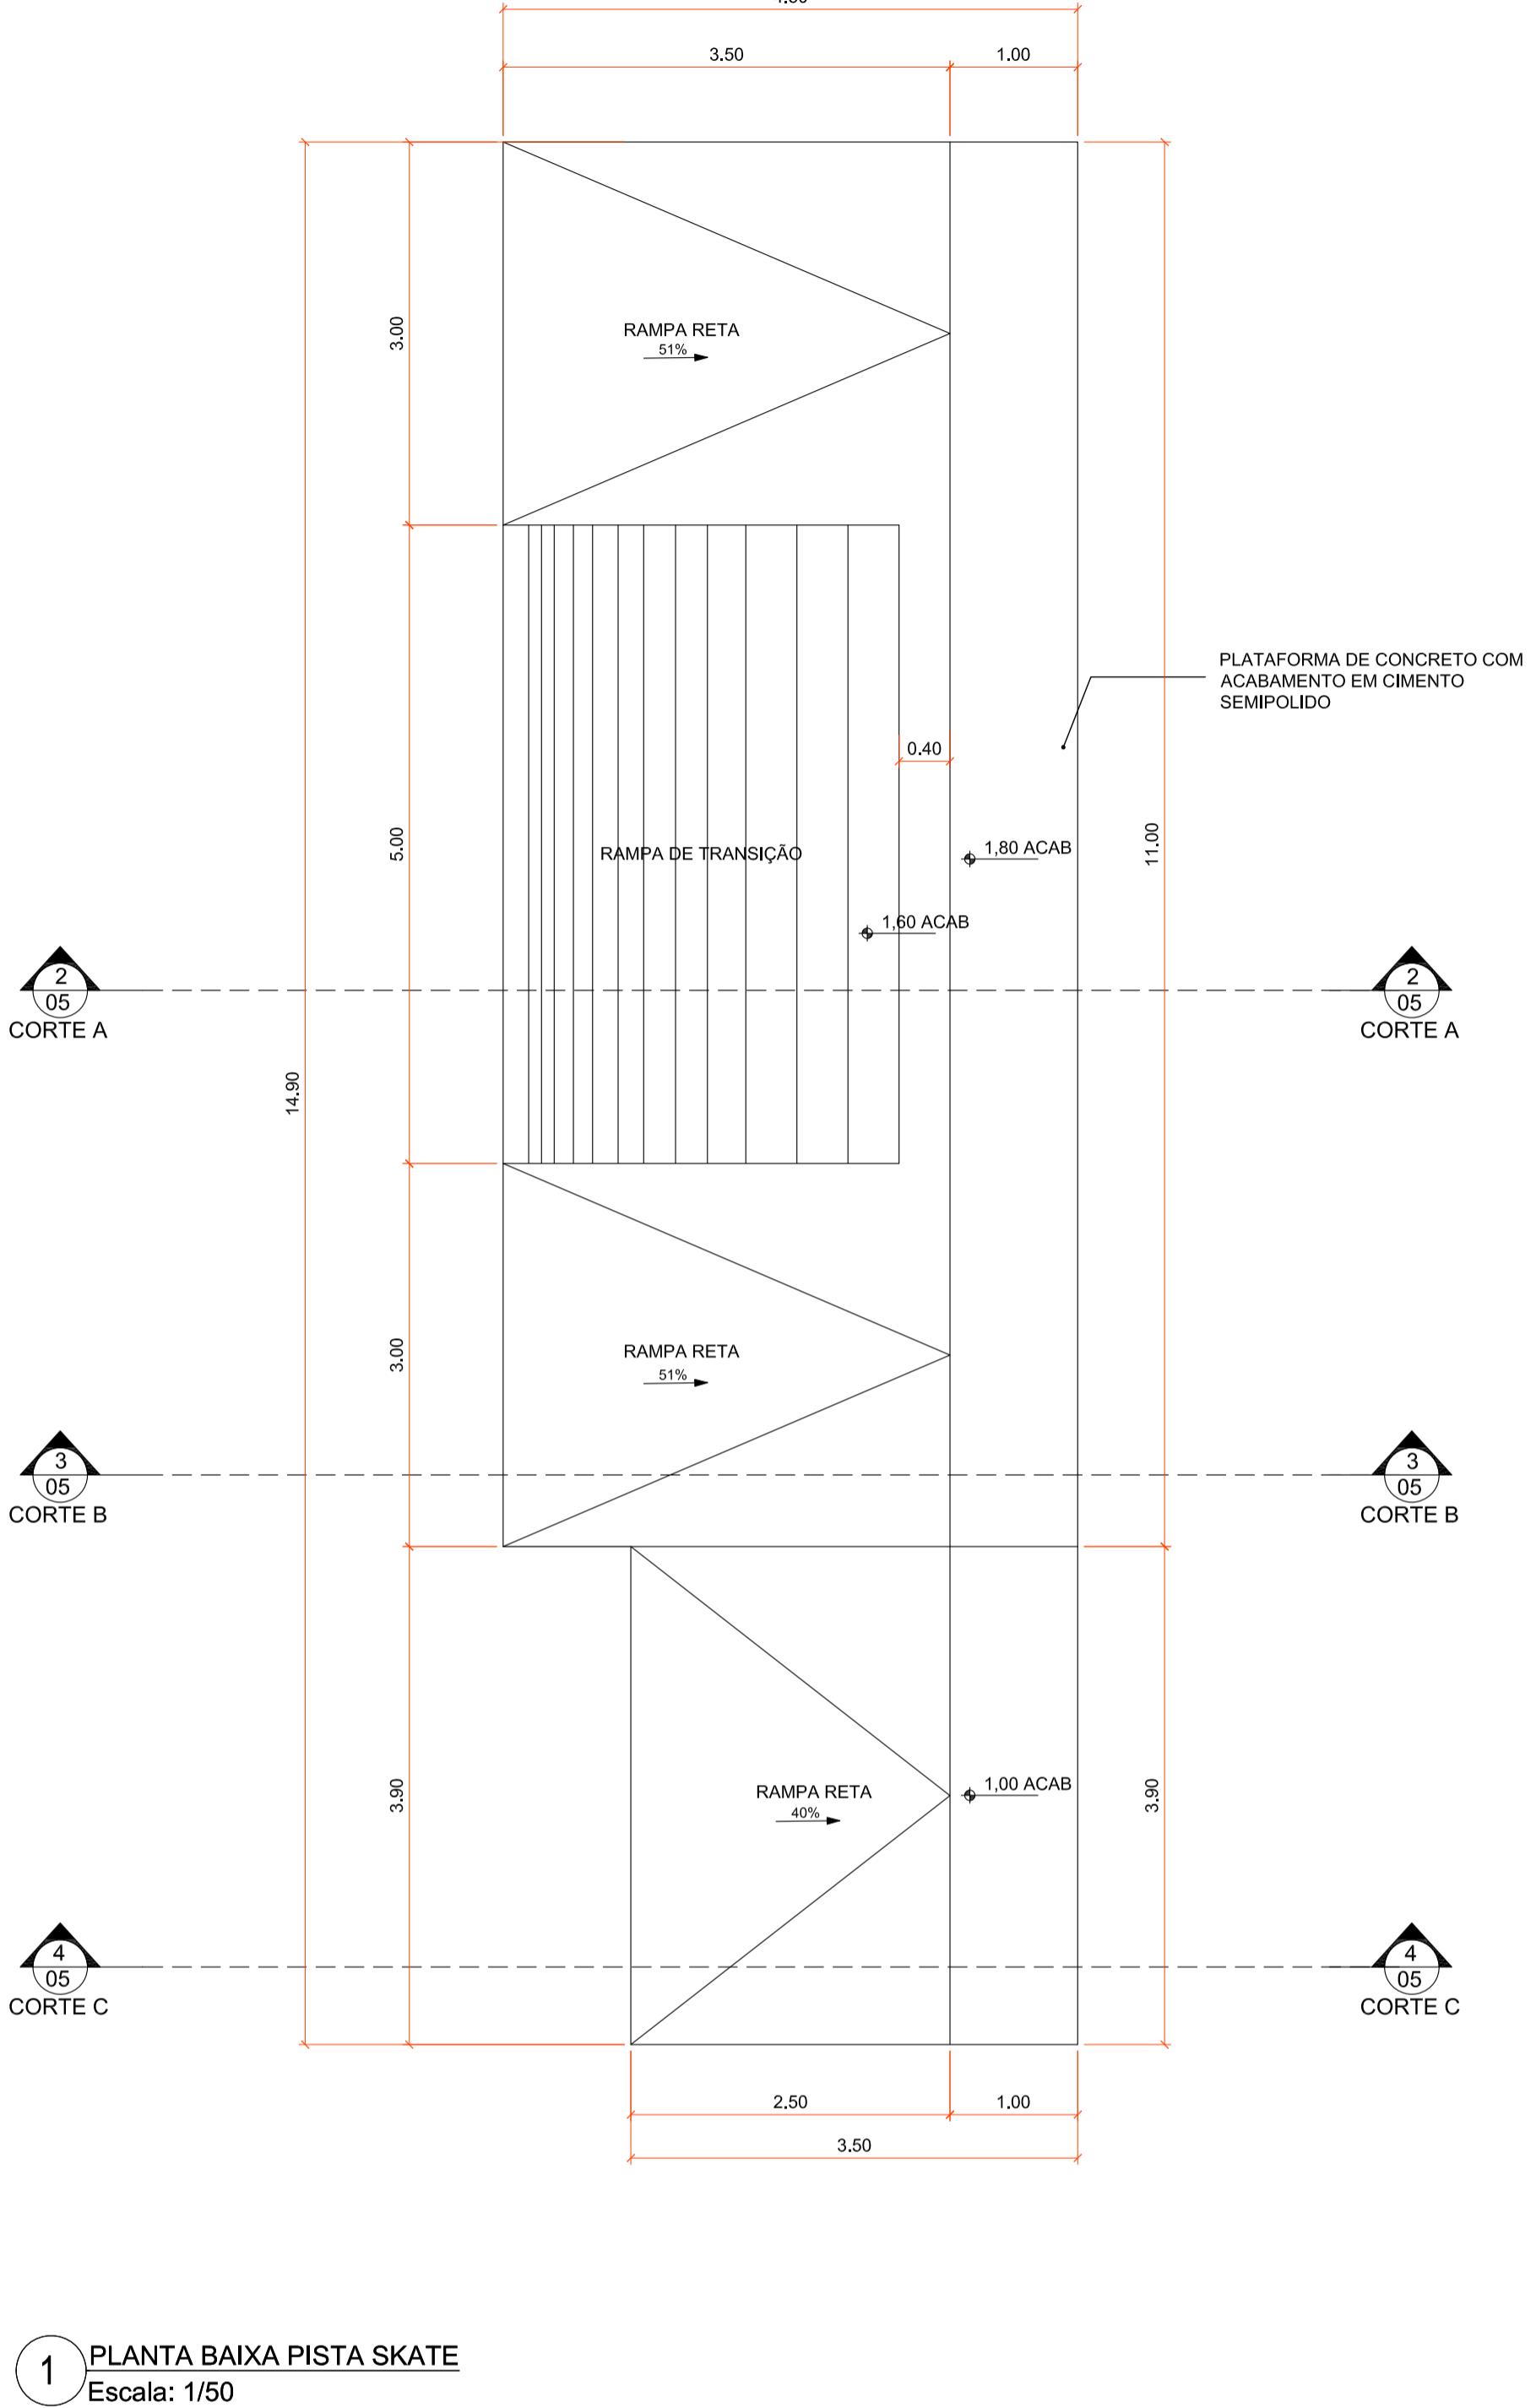


| REV | DATA | DESCRIÇÃO | EXE | VER | APR |
|-----|------------|-----------------|------|--------|--------|
| | | | | | |
| 02 | 09/07/2021 | AJUSTES GERAIS | P.M. | E.R.N. | M.B.S. |
| 01 | 28/06/2021 | AJUSTES GERAIS | P.M. | E.R.N. | M.B.S. |
| 00 | 12/04/2021 | EMISSÃO INICIAL | P.M. | E.R.N. | M.B.S. |

| | | |
|--------------------|----------------------|------------|
| TYPSA | ENGECORPS | azimute |
| GriptoYPSA | GreenBlue Management | GriptoYPSA |
| EXECUÇÃO P.M. | DATA 09/07/21 | |
| VERIFICAÇÃO E.R.N. | DATA 09/07/21 | |
| APROVAÇÃO M.B.S. | DATA 09/07/21 | |

| | |
|--|--------------------------------|
| PREFEITURA MUNICIPAL DE JOINVILLE | DRENAGEM SUSTENTÁVEL VILA NOVA |
| SECRETARIA DE ADMINISTRAÇÃO E PLANEJAMENTO | |
| ETAPA: | PROJETO EXECUTIVO |


| | |
|--|--|
| MARIA BERNARDETE DE SOUSA SENDER RESPONSÁVEL TÉCNICO <i>Maria Bernadete Souza Sender</i> | TÍTULO: PROJETO PAISAGÍSTICO E URBANÍSTICO - ÁREA PÚBLICA 02 - DETALHES |
| DES. N° 1439DGLD0337 | REV. 02 ESCALA INDICADA FOLHA 05/07 |

PLANTA BAIXA PASSARELA - ÁREA PÚBLICA 01
ESCALA 1/150

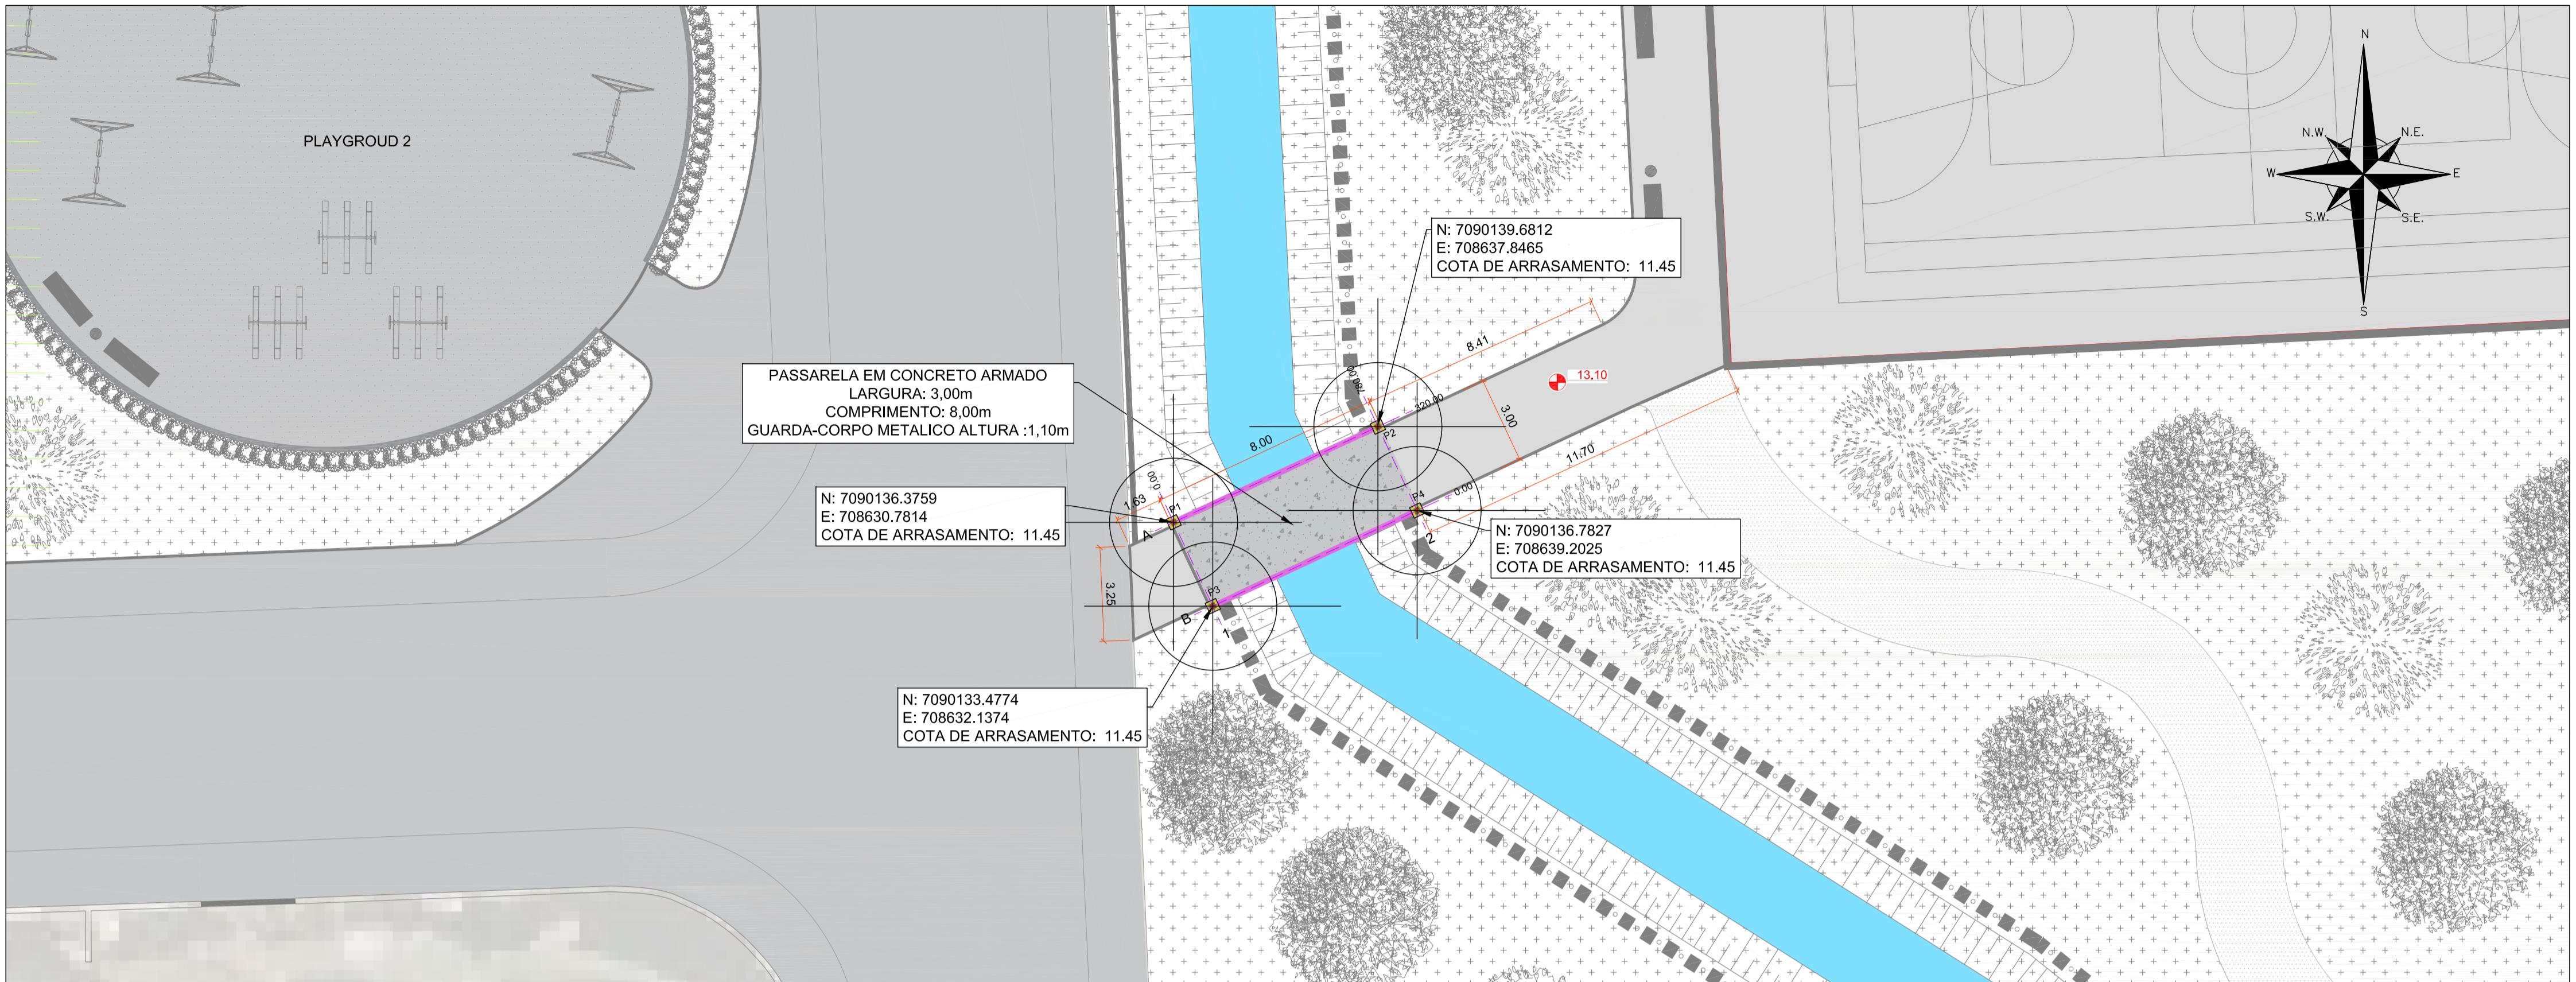


PLANTA DE LOCAÇÃO DOS BLOCOS
ESCALA 1/50

ESCALA 1/50

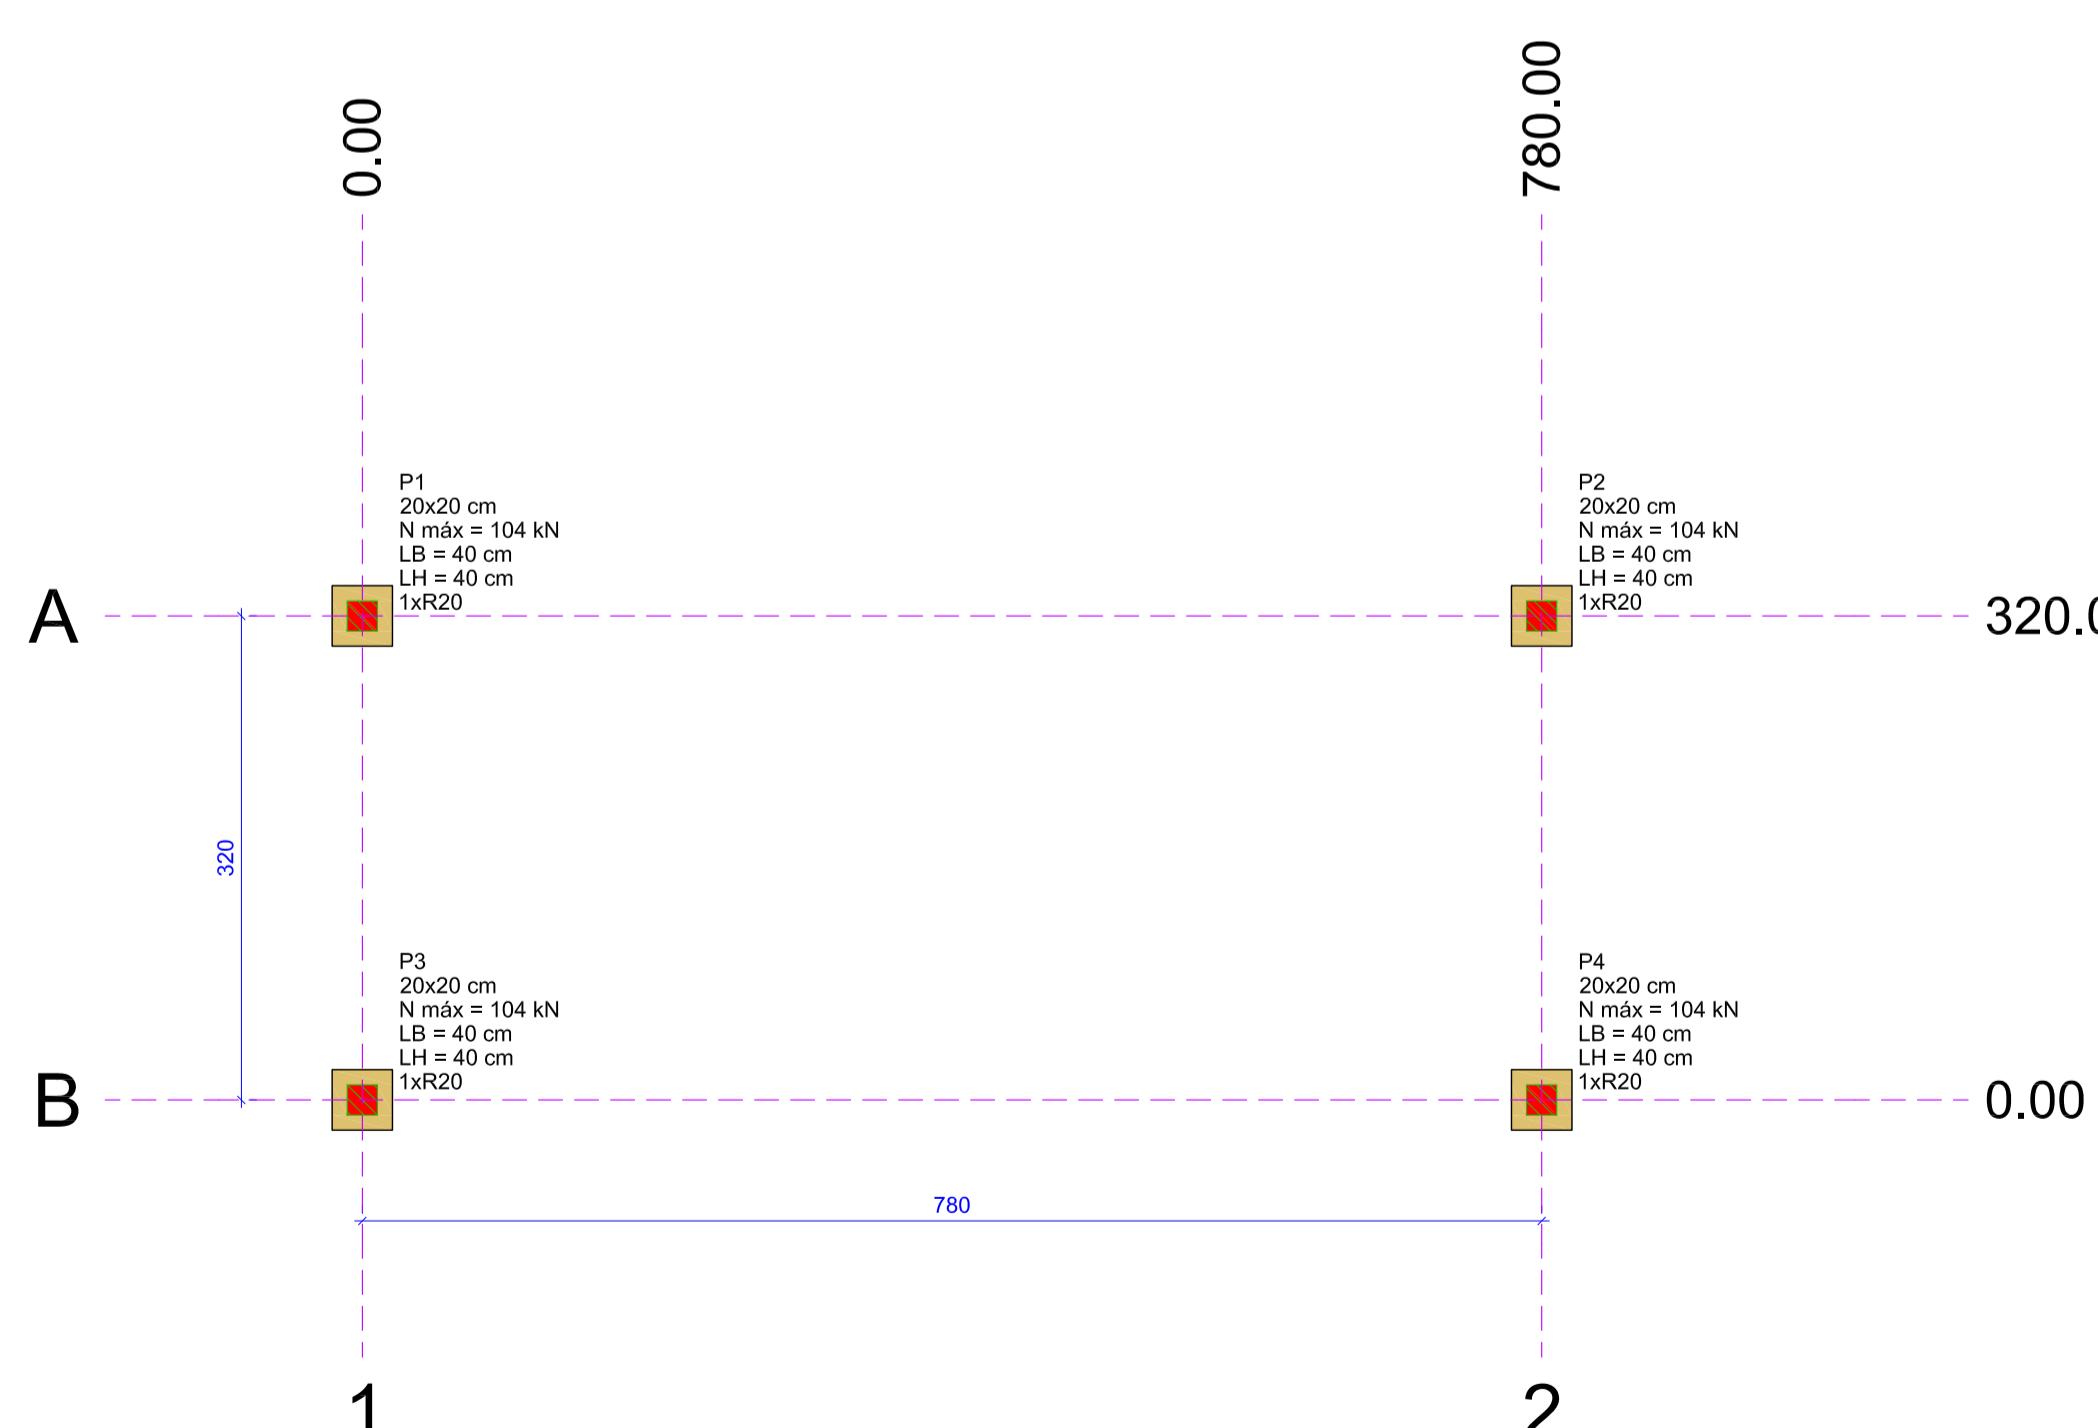


| Pilar | | | | | | Fundação | | | | Bloco | | | |
|-------|------------|--------|--------|-----------------|-----------------|-------------|-------------|--------------|--------------|-------|--------|---------|---------------|
| Nome | Seção (cm) | X (cm) | Y (cm) | Carga Máx. (kN) | Carga Mín. (kN) | Lado B (cm) | Lado H (cm) | h0 / ha (cm) | h1 / hb (cm) | ne | Estaca | ca (cm) | Base tub (cm) |
| P1 | 20x20 | 0.00 | 320.00 | 104 | 68 | 40 | 40 | 130 | 45 | 1 | R20 | 1145 | |
| P2 | 20x20 | 780.00 | 320.00 | 104 | 68 | 40 | 40 | 130 | 45 | 1 | R20 | 1145 | |
| P3 | 20x20 | 0.00 | 0.00 | 104 | 68 | 40 | 40 | 130 | 45 | 1 | R20 | 1145 | |
| P4 | 20x20 | 780.00 | 0.00 | 104 | 68 | 40 | 40 | 130 | 45 | 1 | R20 | 1145 | |

| Estacas | | | |
|---------|-----------|-----------|------------|
| Nome | d (cm) | b (cm) | Quantidade |
| R20 | 20,00 | 20,00 | 4 |

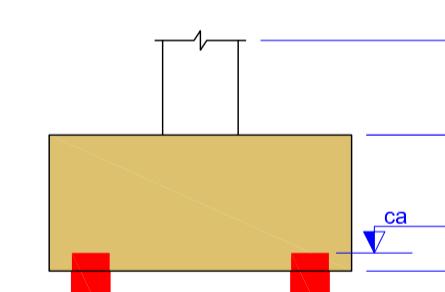

DETALHE ESQUEMÁTICO DOS BLOCOS SEM ESCALA

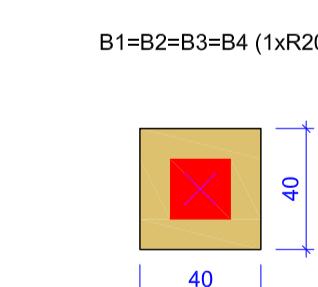

LEGENDA DOS BLOCOS
ESCALA 1/25

LEGENDA

LIXEIRA

BANCO DE MADEIRA
COM CONCRETO

GUARDA-CORPO METÁLICO
(H=1,1m)

CERCA VIVA - HIBISCO (H=1,1m)

GRAMADO

RIO

PAVIMENTO DE CONCRETO

PISO DE AREIA

PASSARELA

PAVIMENTO VIA

O B S E R V A C Ã O

- * UTILIZAR ESTACA PRÉ-MOLDADA COM SEÇÃO QUADRADA DE 20cm
* PROFUNDIDADE MÍNIMA DE CRAVAÇÃO DE ESTACAS IGUAL OU SUPERIOR A 12,0m.

LOCALIZAÇÃO



NOTAS:

- NOTA:**

 - 1 - PROJETO EM CONSONÂNCIA C/ NORMAS DA ABNT - NBR 6118, NBR 6120, NBR 6122 E NBR 7188;
 - 2 - ADOTAR RESISTÊNCIA CARACTERÍSTICA DO CONCRETO $f_{ck} = 25 \text{ MPa}$;
 - 3 - CLASSE DE AGRESSIVIDADE AMBIENTAL ADOTADA: TIPO II;
 - 4 - COBRIMENTO MÍNIMO PARA CADA ELEMENTO ESTRUTURAL DE ACORDO COM A TAB. 7.2 DA NBR 6118 - VER DETALHAMENTO DE CADA PEÇA ESTRUTURAL;
 - 5 - ADOTAR ABATIMENTO DO CONCRETO (SLUMP) DE 12 MAIS OU MENOS 2;
 - 6 - ADOTAR DIMENSÃO MÁXIMA DO AGREGADO GRAÚDO COM 19,0mm;
 - 7 - UTILIZAR FATOR ÁGUA/CIMENTO DO CONCRETO MENOR OU IGUAL A 0,60;
 - 8 - FLUÊNCIA DO CONCRETO COM TEMPO DE VIDA ÚTIL PREVISTA: MAIOR QUE 50 ANOS;
 - 9 - NÃO É PERMITIDO O USO DE ADITIVOS COM CLORETOES NA SUA COMPOSIÇÃO, EM ESTRUTURAS DE CONCRETO ARMADO;
 - 10 - DEVE SER EVITADA A PRESENÇA OU ACUMULAÇÃO DE ÁGUA SOBRE AS SUPERFÍCIES DAS ESTRUTURAS DE CONCRETO;
 - 11 - EXECUTAR LASTRO DE CONCRETO MAGRO, NA BASE DE TODOS OS BLOCOS;
 - 12 - MEDIDAS E COTAS EM CENTÍMETROS;
 - 13 - SOBRE CARGA ACIDENTAL $= 5,0 \text{ KN/m}^2 + 1,0 \text{ KN/m}^2$ DE REVESTIMENTO;
 - 14 - UTILIZAR ESTACAS PRÉ-MOLDADAS COM SEÇÃO QUADRADA DE 20cm;
 - 15 - PARA CONCRETAGEM DE PEÇAS DELGADAS E CONFINADAS PELA ALTA DENSIDADE DE ARMADURA, UTILIZAR VIBRADOR DE IMERSÃO COM Ø ENTRE 25mm A 32mm;
 - 16 - PROFUNDIDADE MÍNIMA DE CRAVAÇÃO DE ESTACAS IGUAL OU SUPERIOR A 12,0 METROS;
 - 17 - UTILIZAR NA LAJE PISO, TELA SOLDADA Q92 - MALHA 15x15 FIO 4,2x4,2mm;
 - 18 - TODA E QUALQUER MODIFICAÇÃO EM OBRA, DEVERÁ OBTER A DEVIDA APROVAÇÃO DO AUTOR DO PROJETO;

| AUTOR DO PROJETO: | | | | | |
|-------------------|------------|-----------------|-----|-------|-------|
| REV | DATA | DESCRIÇÃO | EXE | VER | APR |
| | | | | | |
| | | | | | |
| 00 | 14/07/2021 | EMISSÃO INICIAL | P M | F R N | M B S |



| | |
|-----------------------|------------------|
| EXECUÇÃO P.M. | DATA 14/07/21 |
| VERIFICAÇÃO E.R.N. | DATA 14/07/21 |
| APROVAÇÃO M B S | DATA 14/07/21 |



PREFEITURA MUNICIPAL
DE JOINVILLE

VILA NOVA

DRENAGEM SUSTENTÁVEL
VILA NOVA

1439DGLR0015-04-Vol 02_Tomo IV_Etapa 01_Parte 02

Relatório de auditoria final

2021-10-22

| | |
|------------------|--|
| Criado em: | 2021-10-22 |
| Por: | Sirleide Dias (sirleide@engecorps.com.br) |
| Status: | Assinado |
| ID da transação: | CBJCHBCAABAA7hXg_5dxTvBncrauXvLDJpwvvq7hjgAU |

Histórico de "1439DGLR0015-04-Vol 02_Tomo IV_Etapa 01_Parte 02"

-  Documento criado por Sirleide Dias (sirleide@engecorps.com.br)

2021-10-22 - 2:33:18 GMT- Endereço IP: 131.72.63.141

-  Documento enviado por email para Maria Bernardete Sousa Sender (bernadete@engecorps.com.br) para assinatura

2021-10-22 - 2:35:56 GMT

-  Email visualizado por Maria Bernardete Sousa Sender (bernadete@engecorps.com.br)

2021-10-22 - 22:20:49 GMT- Endereço IP: 189.120.77.184

-  Documento assinado eletronicamente por Maria Bernardete Sousa Sender (bernadete@engecorps.com.br)

Data da assinatura: 2021-10-22 - 22:21:41 GMT - Fonte da hora: servidor- Endereço IP: 189.120.77.184


-  Contrato finalizado.

2021-10-22 - 22:21:41 GMT





Adobe Sign

PLANTA DE FORMA DA PASSARELA (NÍVEL 1310)
ESCALA 1/50

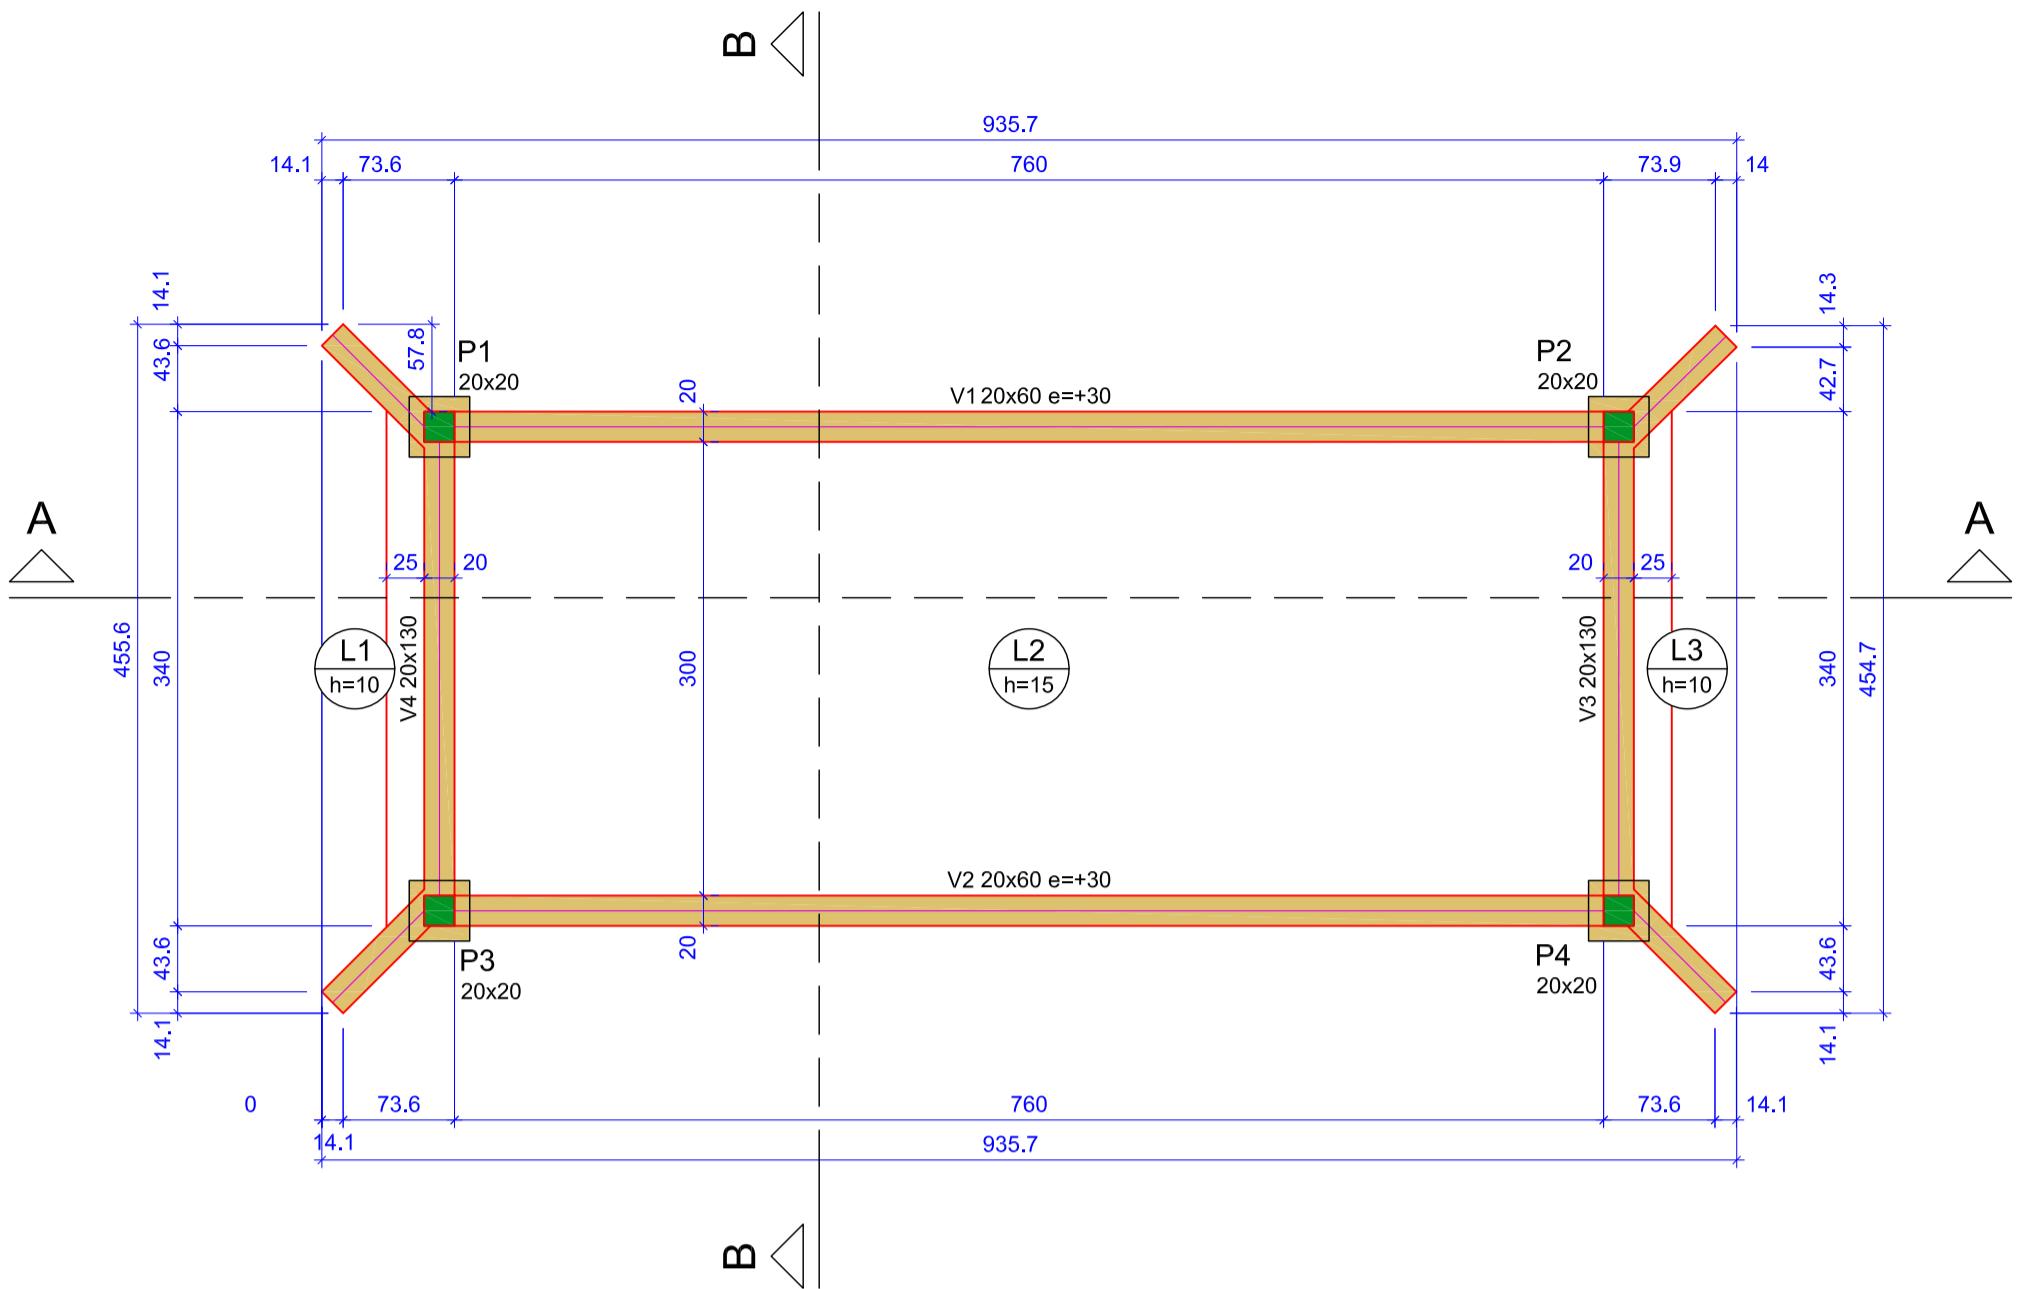

DETALHAMENTO DAS VIGAS
ESCALA 1/50







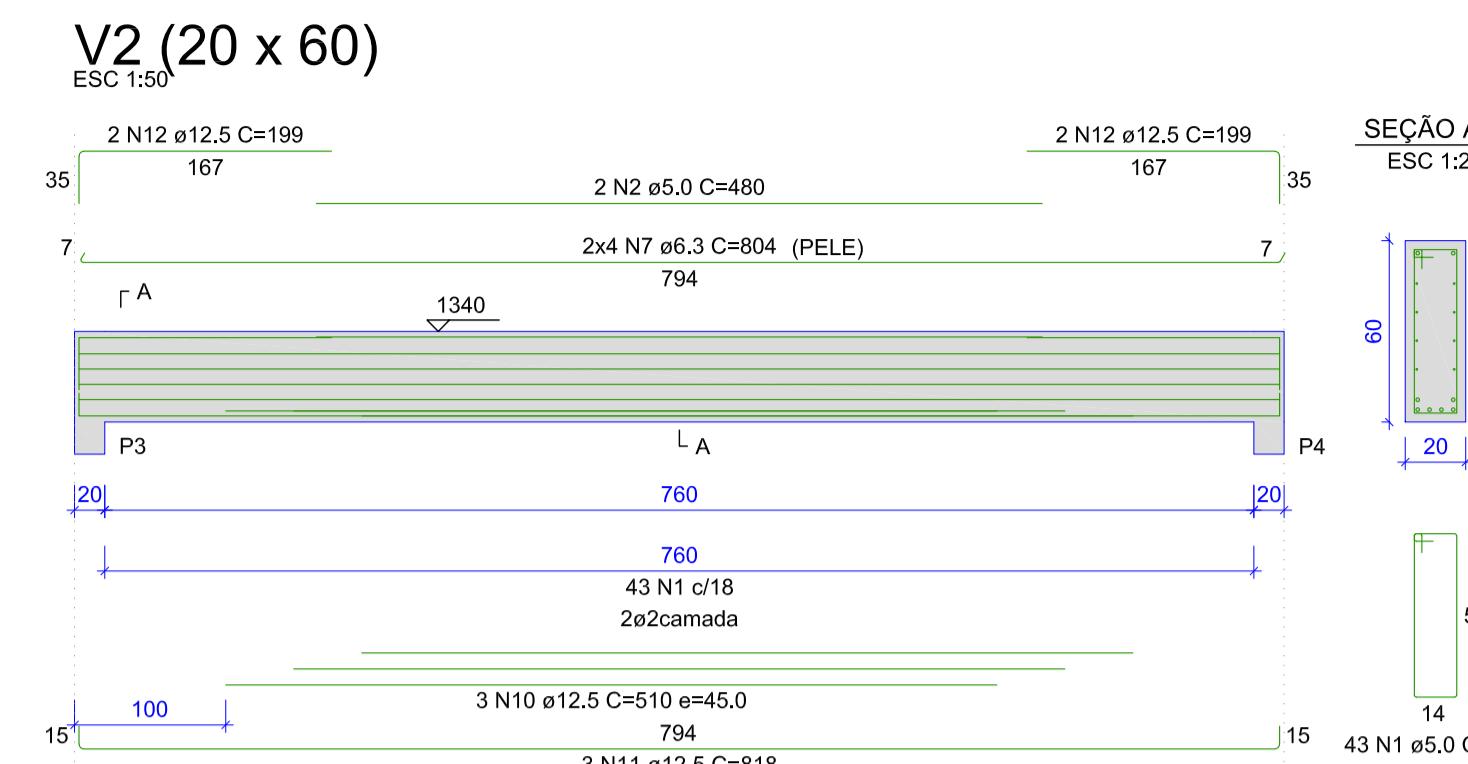
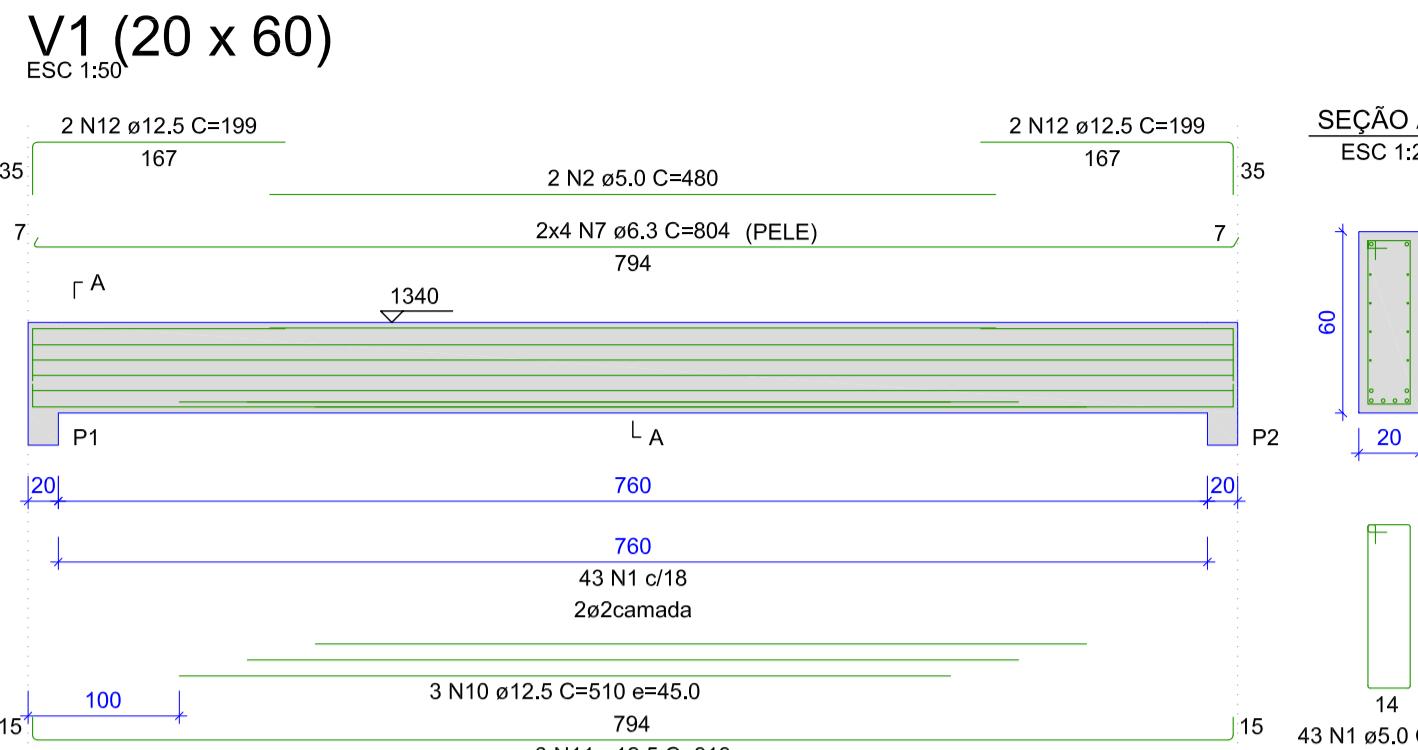


| RELAÇÃO DO AÇO | | | | | |
|----------------|----|-----------|-------|-------------|--------------|
| | V1 | V2 | V3 | V4 | |
| AÇO | N | DIAM (mm) | QUANT | C.UNIT (cm) | C.TOTAL (cm) |
| CA60 | 1 | 5.0 | 86 | 147 | 12642 |
| | 2 | 5.0 | 4 | 480 | 1920 |
| | 3 | 5.0 | 5 | 287 | 16546 |
| | 4 | 5.0 | 10 | 286 | 2860 |
| | 5 | 5.0 | 5 | 284 | 1420 |
| | 6 | 5.0 | 5 | 286 | 1430 |
| | 7 | 6.3 | 18 | 804 | 12644 |
| | 8 | 6.3 | 18 | 504 | 9072 |
| | 9 | 6.3 | 18 | 504 | 9072 |
| | 10 | 12.5 | 6 | 510 | 3060 |
| | 11 | 12.5 | 6 | 818 | 4908 |
| | 12 | 12.5 | 8 | 198 | 1592 |
| | 13 | 12.5 | 4 | 494 | 1976 |
| | 14 | 12.5 | 4 | 736 | 2944 |
| | 15 | 12.5 | 4 | 494 | 1976 |
| | 16 | 12.5 | 4 | 736 | 2944 |

RESUMO DO AÇO

| AÇO | DIAM (mm) | C.TOTAL (m) | PESO + 10% (kg) |
|-----------------------|-----------|-------------|-----------------|
| CA50 | 6.3 | 310.1 | 83.5 |
| CA60 | 12.5 | 194 | 205.6 |
| PESO TOTAL (kg) | | | |
| CA50 289 CA60 62.6 | | | |

Volume de concreto (C-25) = 4,52 m³
Área de forma = 50,39 m²

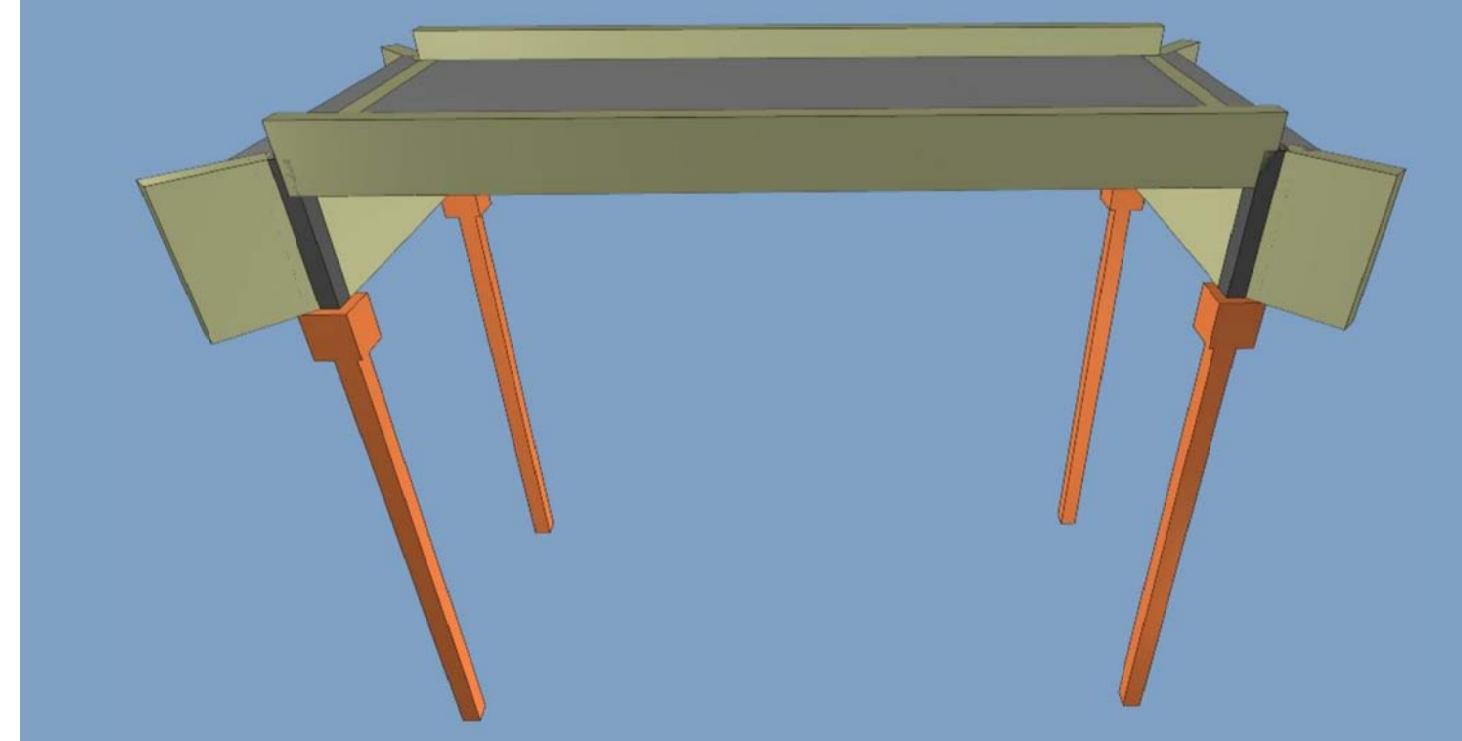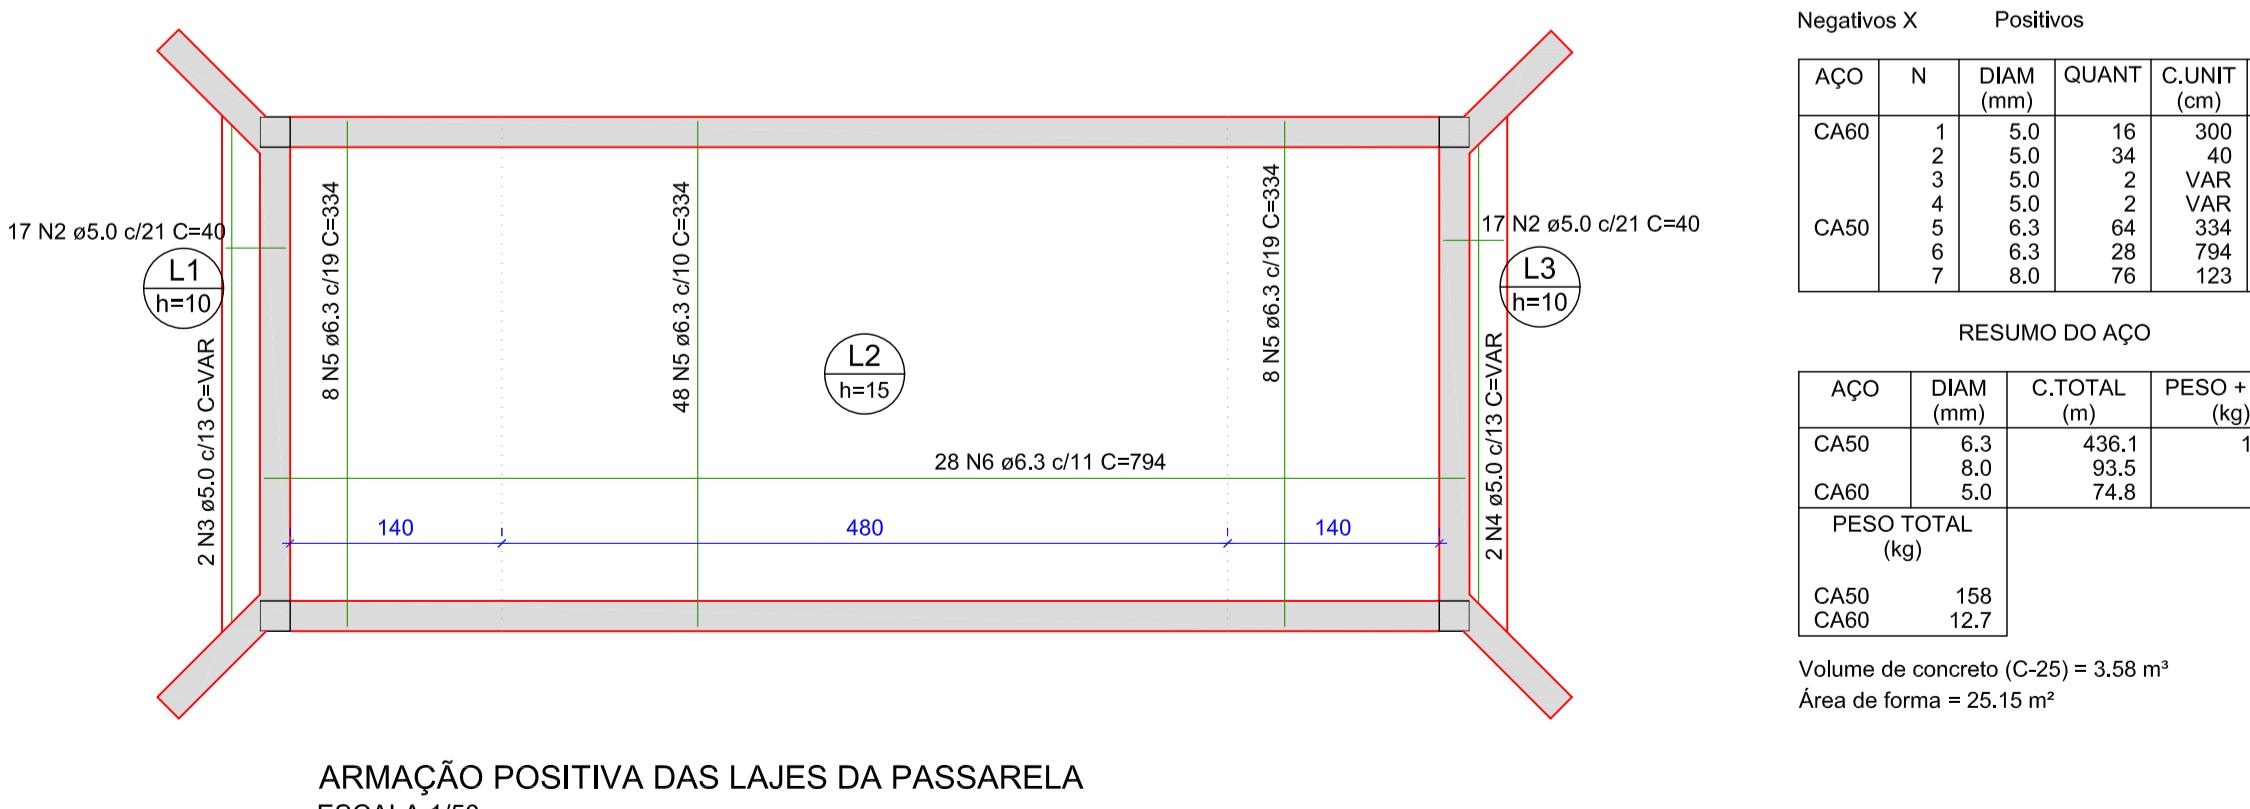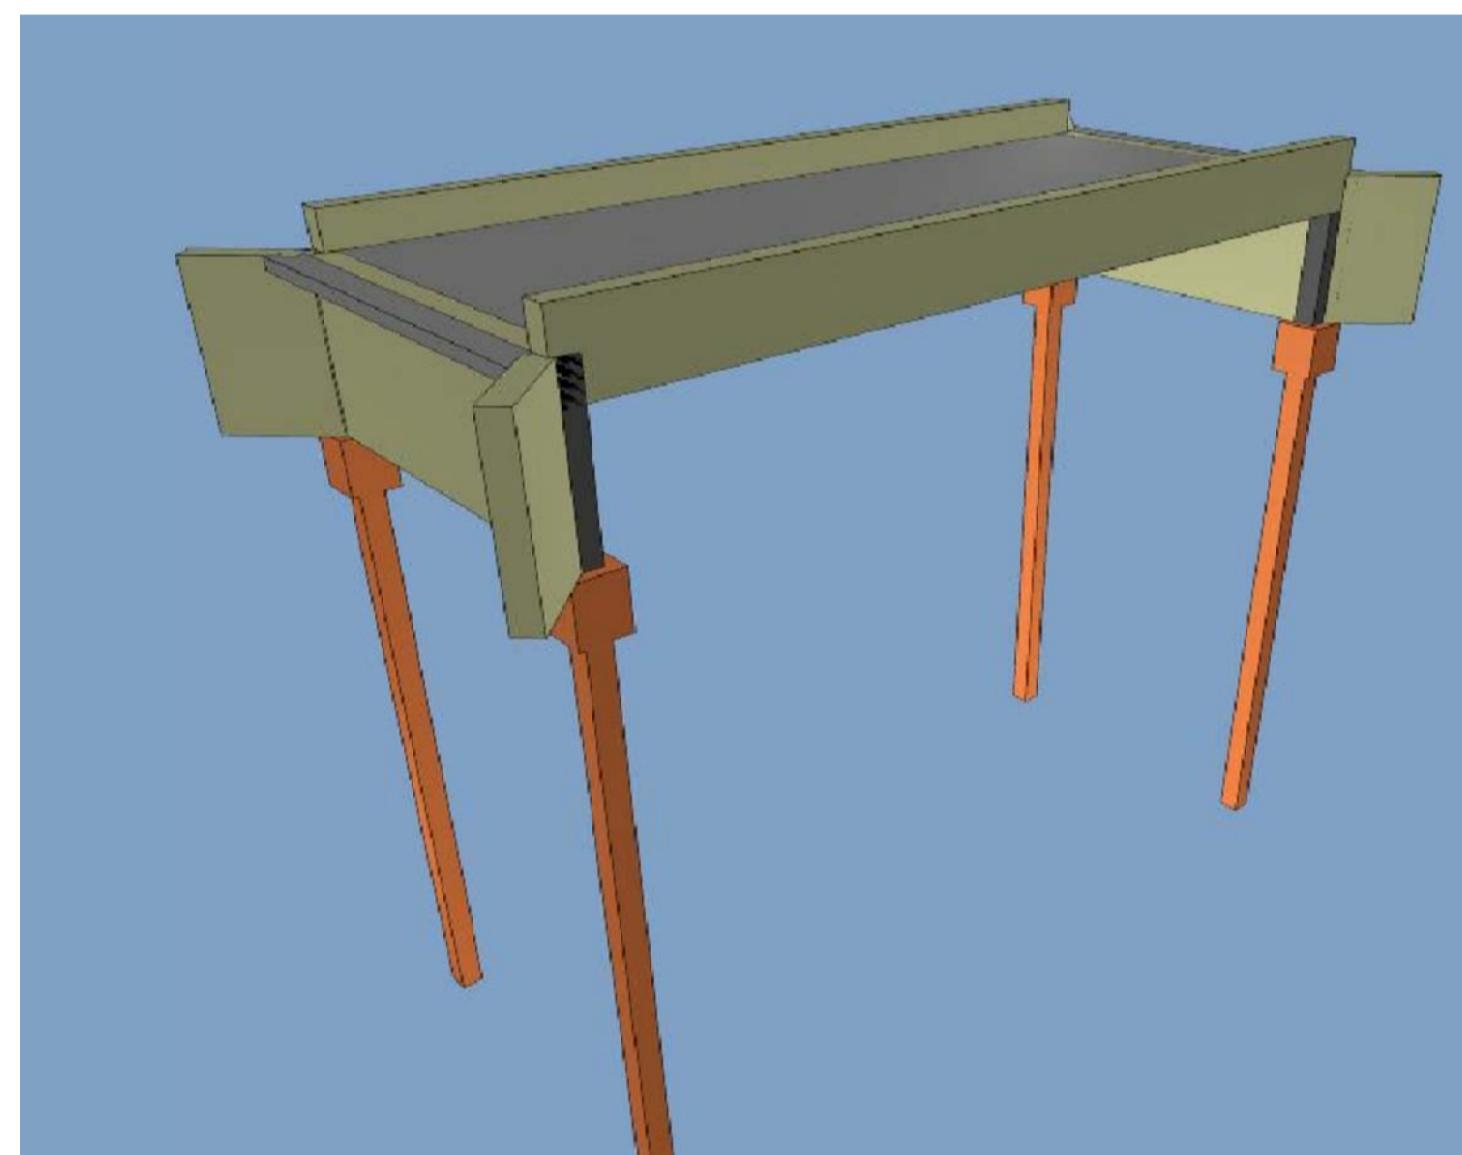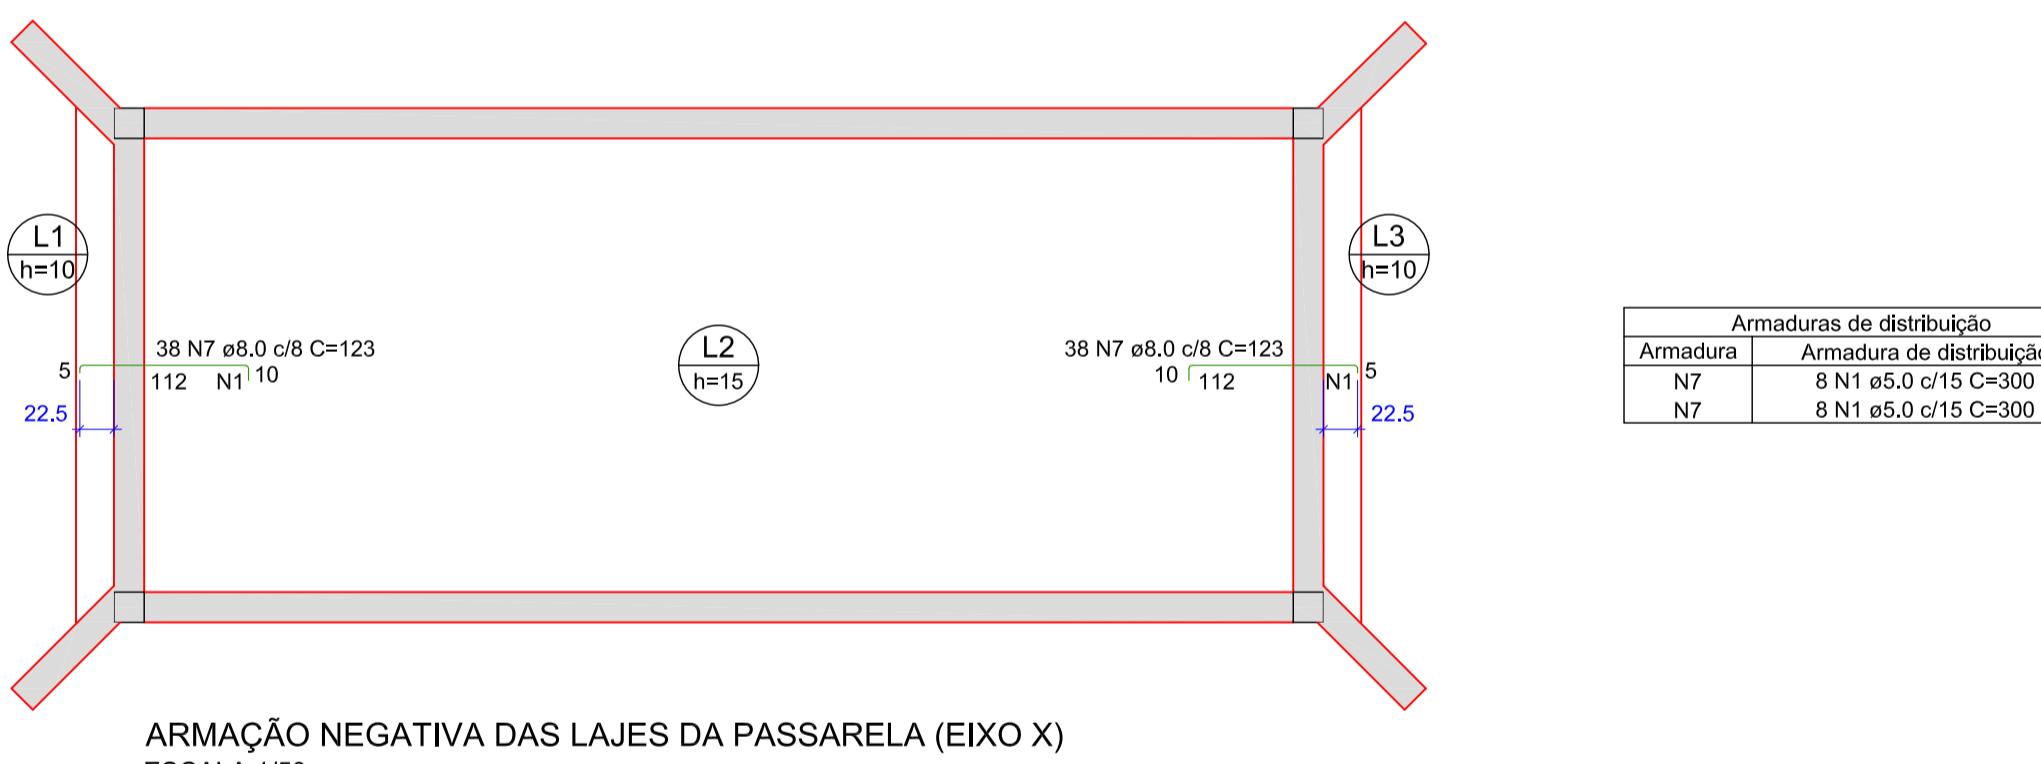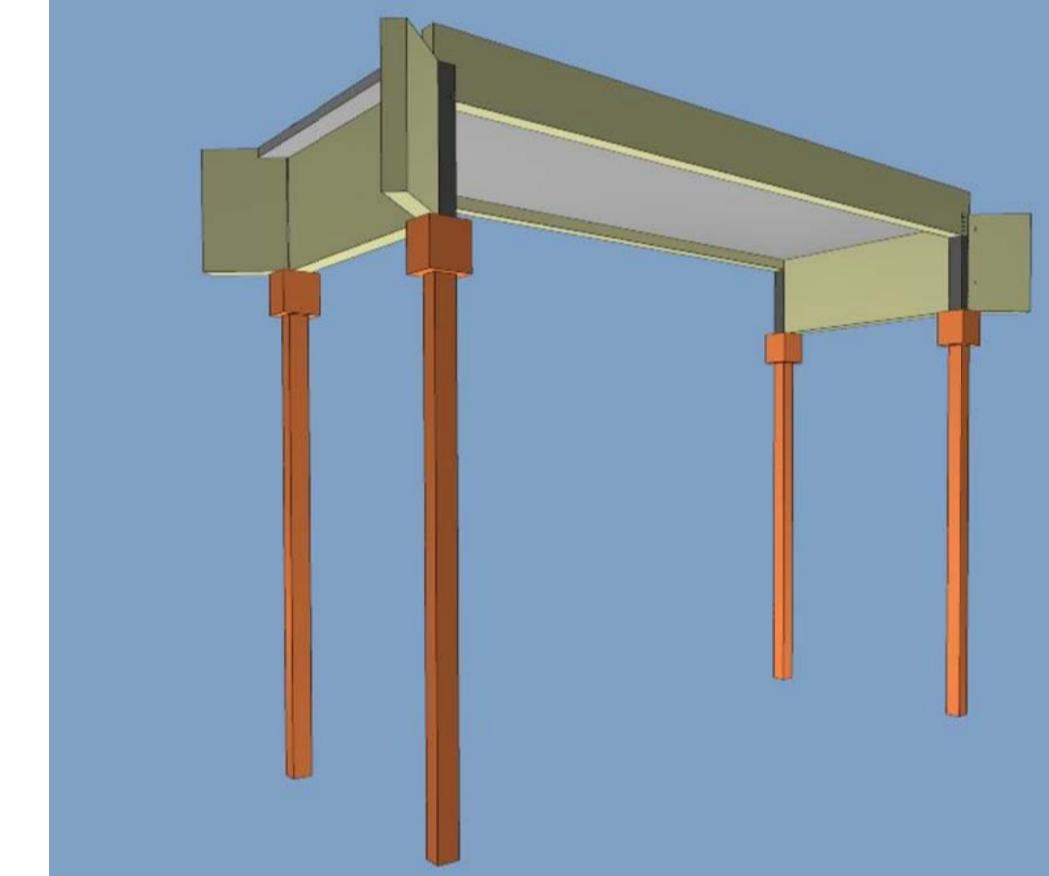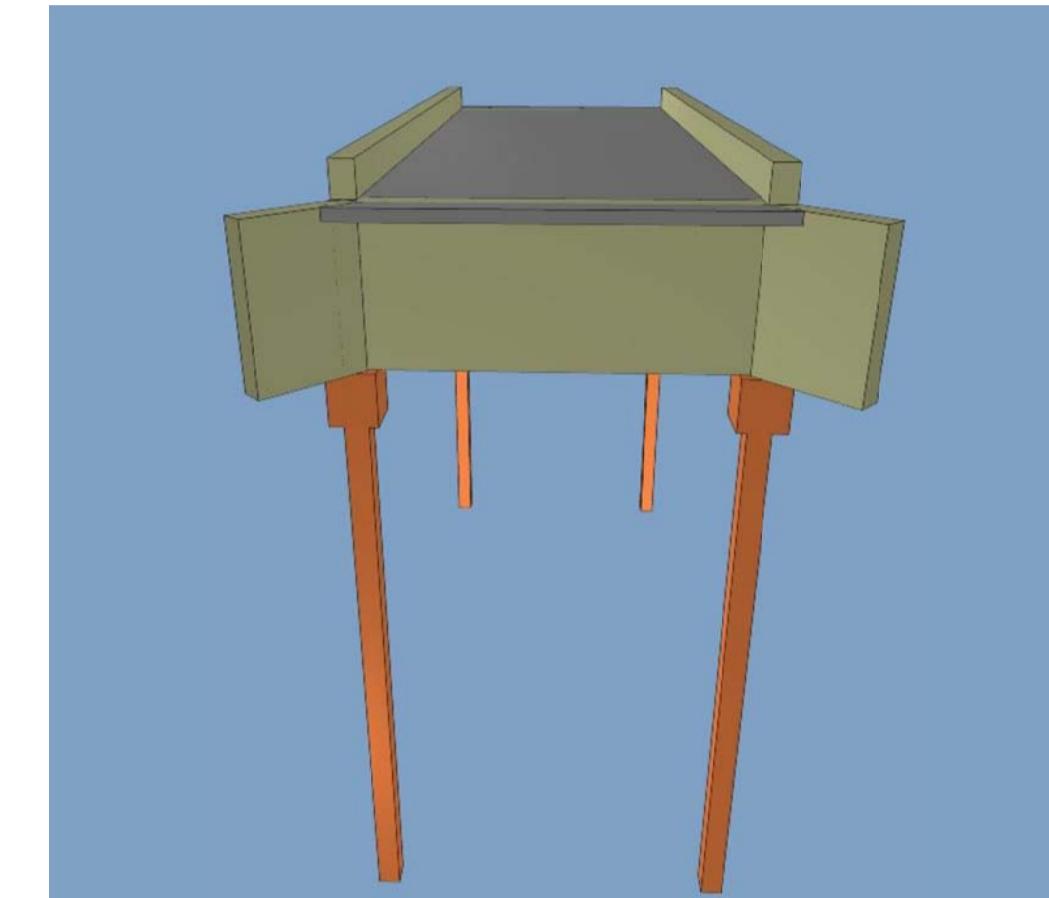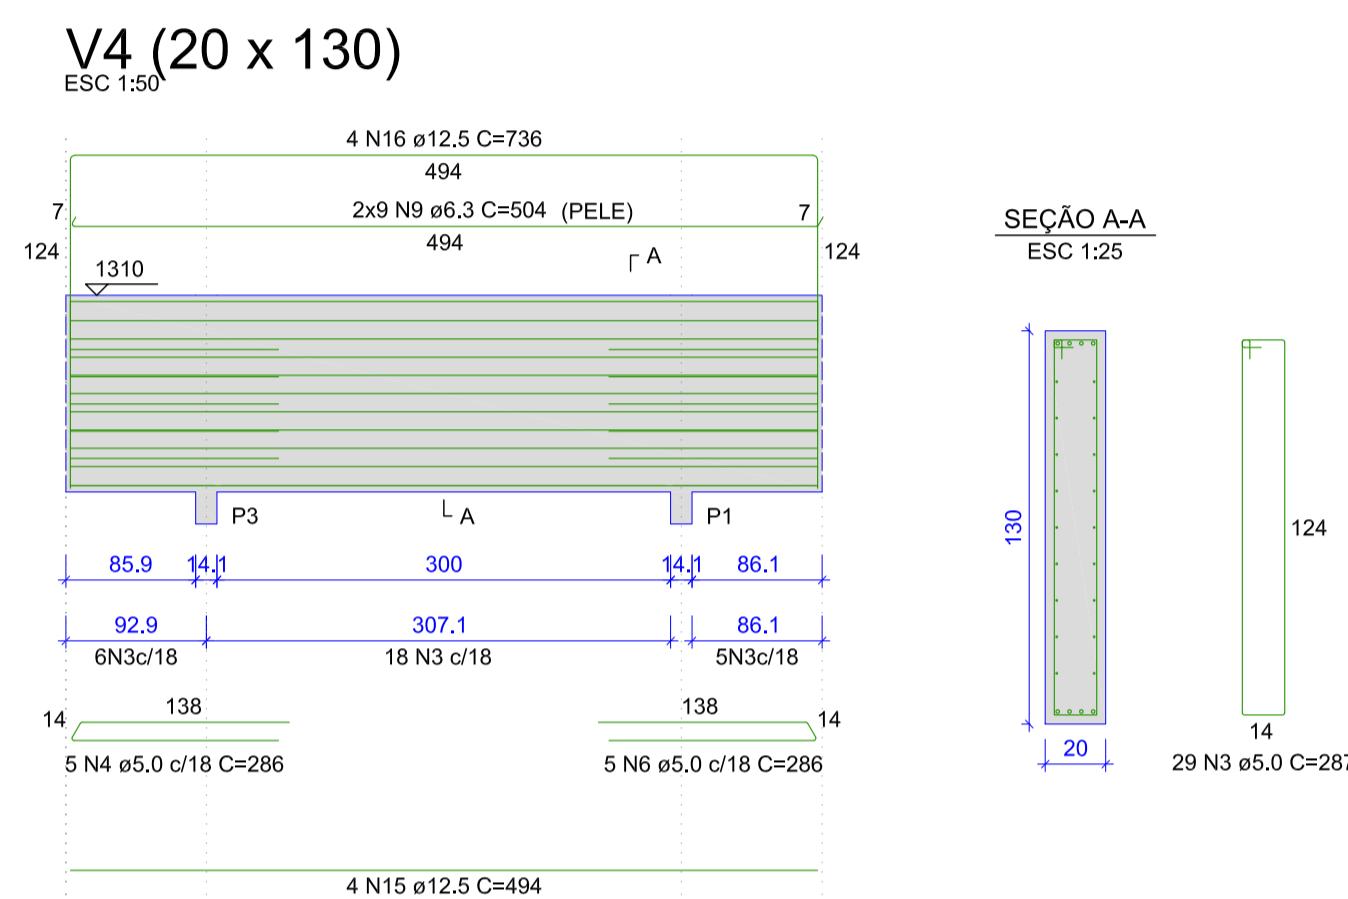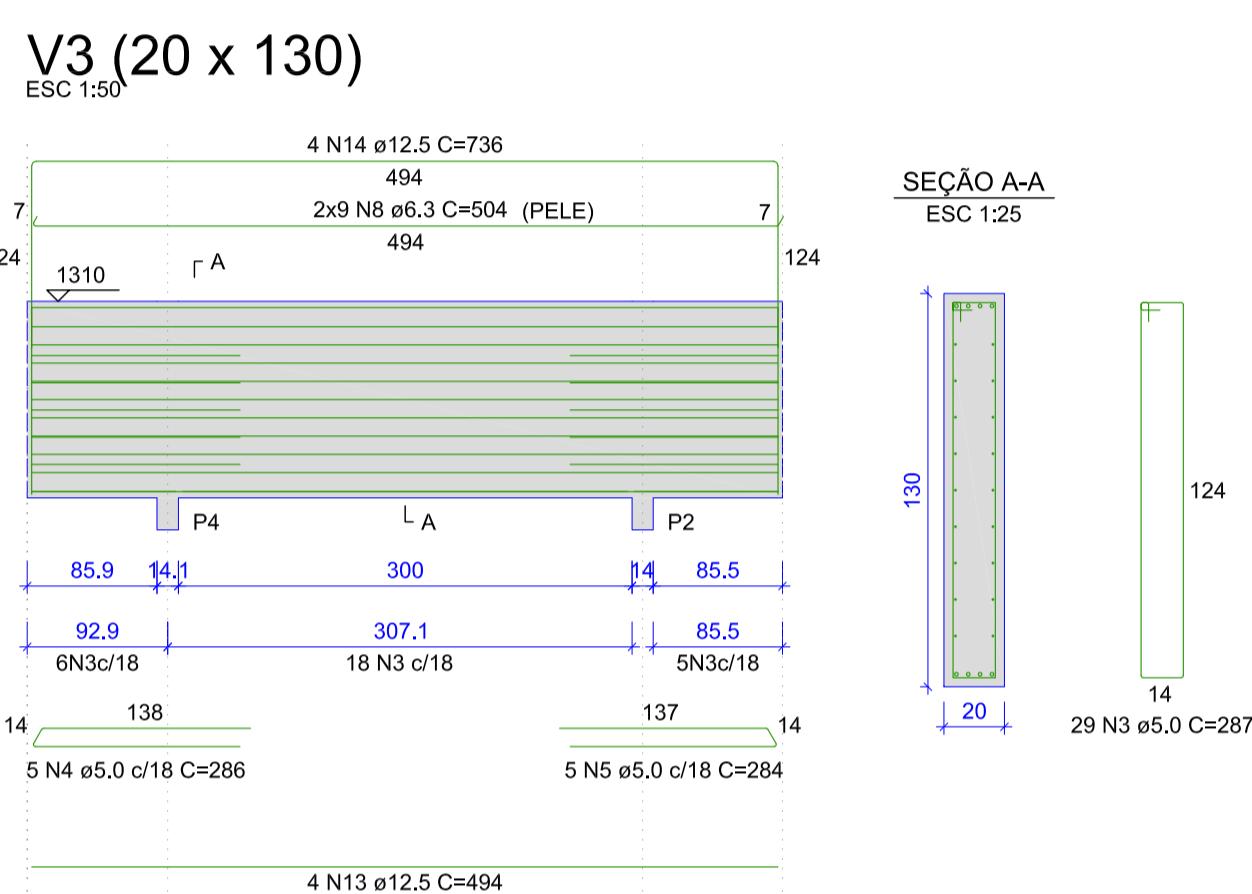


NOTAS:


- 1 - PROJETO EM CONSONÂNCIA C/ NORMAS DA ABNT - NBR 6118, NBR 6120, NBR 6122 E NBR 7188;
- 2 - ADOTAR RESISTÊNCIA CARACTERÍSTICA DO CONCRETO $f_{ck} = 25\text{MPa}$;
- 3 - CLASSE DE AGRESIVIDADE AMBIENTAL ADOTADA: TIPO II;
- 4 - COBRIMENTO MÍNIMO PARA CADA ELEMENTO ESTRUTURAL DE ACORDO COM A TAB. 7.2 DA NBR 6118 - VER DETALHAMENTO DE CADA PEÇA ESTRUTURAL;
- 5 - ADOTAR ABATIMENTO DO CONCRETO DE 12 MAIS OU MENOS 2;
- 6 - ADOTAR DIMENSÃO MÁXIMA DO AGREGADO GRAÚDO COM 19,0mm;
- 7 - UTILIZAR FATOR ÁGUACIMENTO DO CONCRETO MENOR OU IGUAL A 0,60;
- 8 - FLUÊNCIA DO CONCRETO COM TEMPO DE VIDA ÚTIL PREVISTA: MAIOR QUE 50 ANOS;
- 9 - NÃO É PERMITIDO O USO DE ADITIVOS COM CLORETO SÓLIDO NA SUA COMPOSIÇÃO, EM ESTRUTURAS DE CONCRETO ARMADO;
- 10 - DEVE SER EVITADA A PRESENÇA OU ACUMULAÇÃO DE ÁGUA SOBRE AS SUPERFÍCIAS DAS ESTRUTURAS DE CONCRETO;
- 11 - EXECUTAR LASTRO DE CONCRETO MAGRO, NA BASE DE TODOS OS BLOCOS;
- 12 - MEDIDAS E COTAS EM CENTÍMETROS;
- 13 - SOBRE CARGA ACCIDENTAL = $5.0\text{KN/m}^2 + 1.0\text{KN/m}^2$ DE REVESTIMENTO;
- 14 - UTILIZAR ESTACAS PRÉ-MOLDADAS COM SEÇÃO QUADRADA DE 20cm;
- 15 - PARA CONCRETAGEM DE PEÇAS DELGADAS E CONFINADAS PELA ALTA DENSIDADE DE ARMADURA, UTILIZAR VIBRADOR DE IMERSÃO COM Ø ENTRE 25mm A 32mm;
- 16 - PROFUNDIDADE MÍNIMA DE CRAVAMENTO DE ESTACAS IGUAL OU SUPERIOR A 12,0 METROS;
- 17 - UTILIZAR NA LAJE PISO, TELA SOLDADA Q92 - MALHA 15x15 FIO 4,2x4,2mm;
- 18 - TODA E QUALQUER MODIFICAÇÃO EM OBRA, DEVERÁ OBTER A DEVIDA APROVAÇÃO DO AUTOR DO PROJETO;

| REV | DATA | DESCRIÇÃO | EXE | VER | APR |
|--|------------|-----------------|---------------------|-----------------|-------------|
| 00 | 14/07/2021 | EMISSÃO INICIAL | P.M. | E.R.N. | M.B.S. |
| | | | | | |
| | | | | | |
| | | | | | |
| EXECUÇÃO | P.M. | DATA 14/07/21 | | | |
| VERIFICAÇÃO | E.R.N. | DATA 14/07/21 | | | |
| APROVAÇÃO | M.B.S. | DATA 14/07/21 | | | |
| PREFEITURA MUNICIPAL DE JOINVILLE | | | | | |
| SECRETARIA DE ADMINISTRAÇÃO E PLANEJAMENTO | | | | | |
| DRENAGEM SUSTENTÁVEL VILA NOVA | | | | | |
| ETAPA: PROJETO EXECUTIVO | | | | | |
| TÍTULO: PROJETO ESTRUTURAL PASSARELA DA ÁREA PÚBLICA 01 DETALHAMENTO DAS VIGAS E ARMAÇÃO NEGATIVA E POSITIVA DAS LAJES | | | | | |
| MARIA BERNARDETE DE SOUSA SENDER RESPONSÁVEL TÉCNICO <i>Maria Bernadete Souza Sender</i> | | | DES.Nº 1439DGLD0410 | | |
| ART SC 7447764-8 CREA-SC 172586-9 | | | REV. 00 | ESCALA INDICADA | FOLHA 03/03 |


PLANTA DE FORMA DA PASSARELA (NÍVEL 1240)
ESCALA 1/50

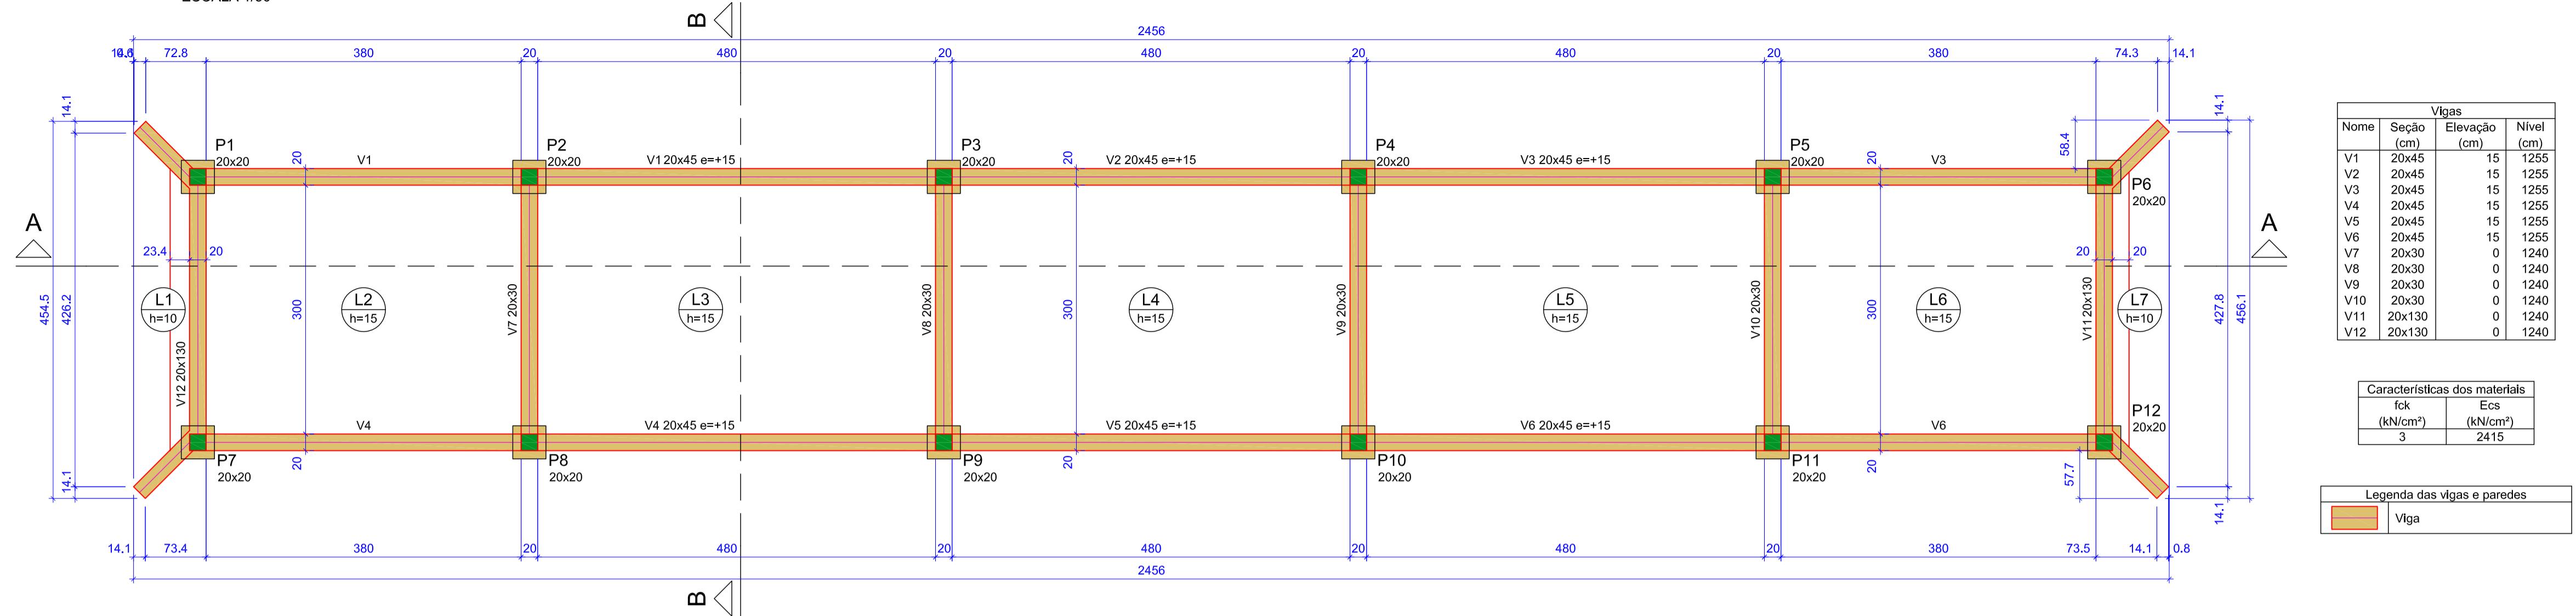

OBSERVAÇÃO
• UTILIZAR ESTACA PRÉ-MOLDADA COM SEÇÃO QUADRADA DE 20cm
• PROFUNDIDADE MÍNIMA DE CRAVAMENTO DE ESTACAS IGUAL OU SUPERIOR A 12,0m.

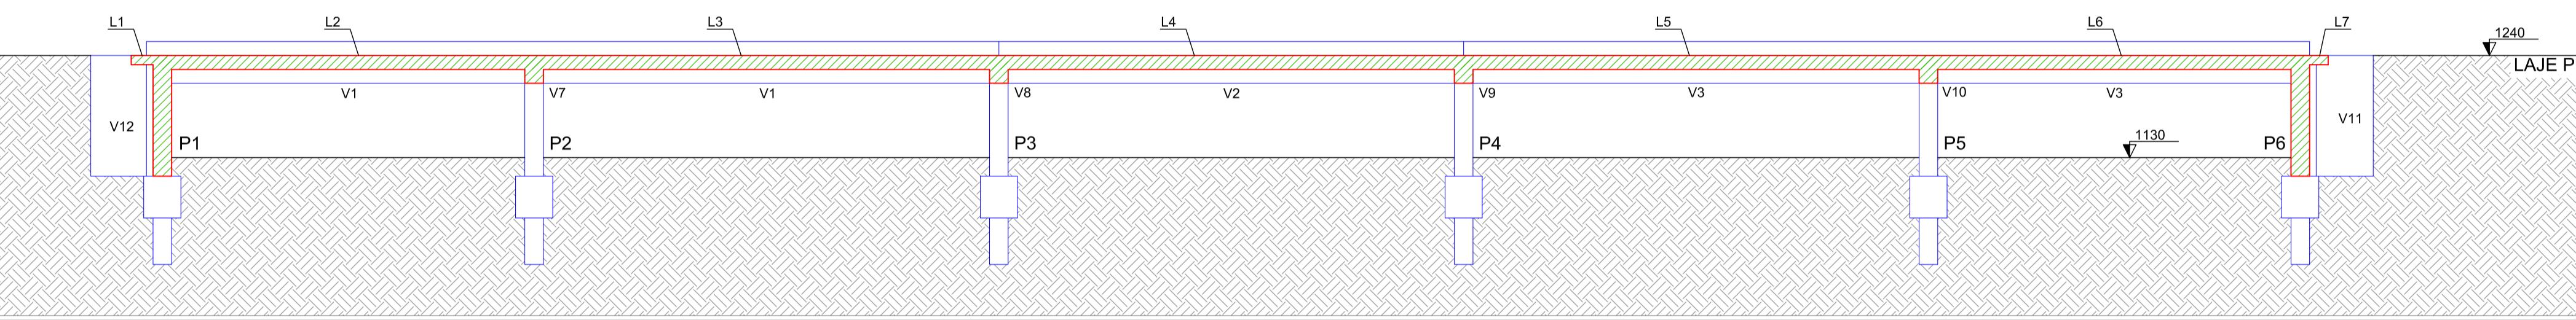


CORTE AA
ESCALA 1/50

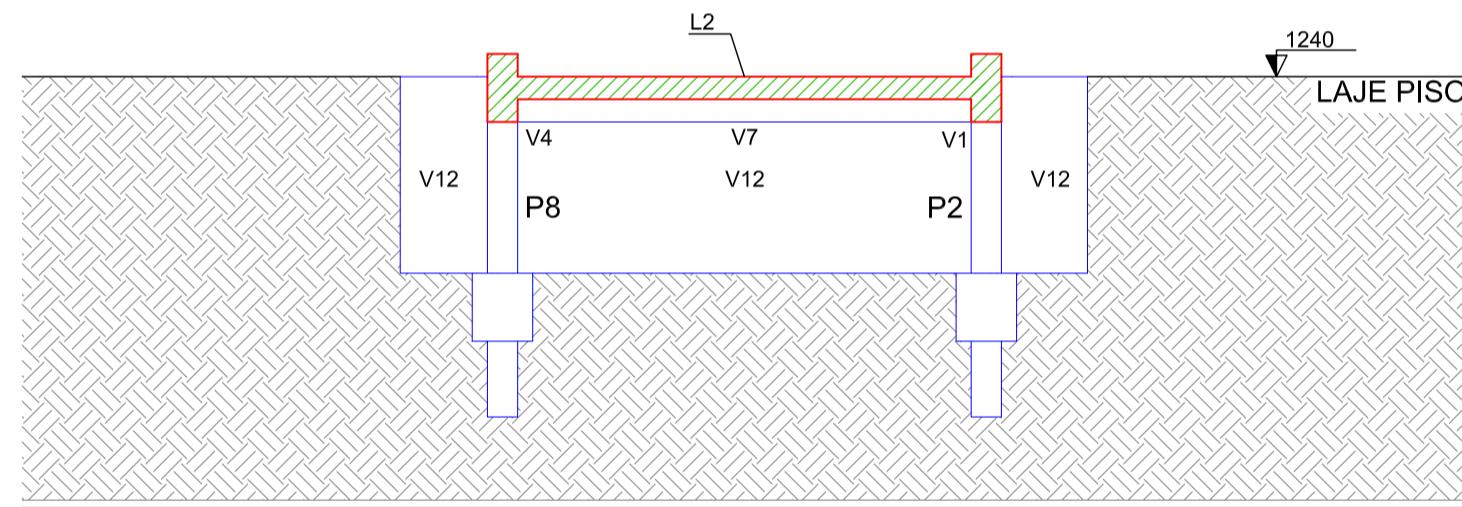

CORTE BB
ESCALA 1/50

DETALHAMENTO DOS BLOCOS E PILARES
ESCALA 1/25

B1=B2=B3=B4=B5=B6=B7=B8=B9=B10=B11=B12
1xR20
PLANTA
CORTE
ESC 1:25

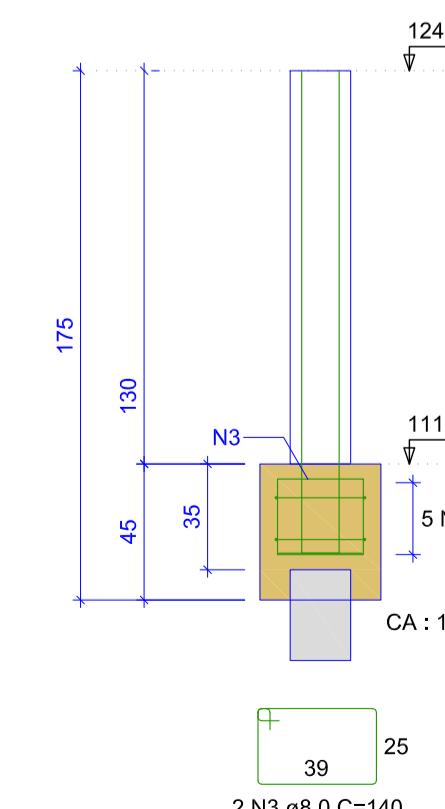


P1=P2=P3=P4=P5=P6=
=P7=P8=P9=P10=P11=
=P12

RELAÇÃO DO AÇO

| AÇO | N | DIAM (mm) | QUANT. | C.UNIT | C.TOTAL (cm) |
|------|---|-----------|--------|--------|--------------|
| CA60 | 1 | 5,0 | 168 | 67 | 11256 |
| CA50 | 2 | 8,0 | 60 | 132 | 7920 |
| | 3 | 8,0 | 24 | 440 | 3360 |
| | 4 | 10,0 | 48 | 175 | 8400 |

| AÇO | DIAM (mm) | C.TOTAL (m) | PESO + 10% (kg) |
|-----------------|-----------|-------------|-----------------|
| CA50 | 8,0 | 112,8 | 49 |
| | 10,0 | 84 | 57 |
| CA60 | 5,0 | 112,6 | 19,1 |
| PESO TOTAL (kg) | | | |
| CA50 | 105,9 | | |
| CA60 | 19,1 | | |

Volume de concreto (C-25) = 1,61 m³
Área de forma = 24,48 m²

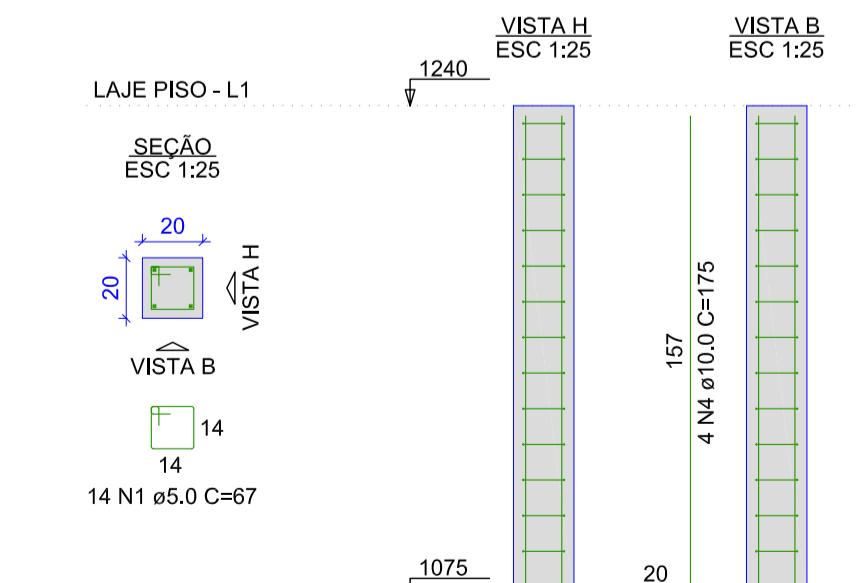

NOTAS:

- PROJETO EM CONSONÂNCIA C/ NORMAS DA ABNT - NBR 6118, NBR 6120, NBR 6122 E NBR 7188;
- ADOTAR RESISTÊNCIA CARACTERÍSTICA DO CONCRETO $f_{ck} = 25\text{MPa}$;
- CLASSE DE AGRESIVIDADE AMBIENTAL ADOTADA: TIPO II;
- COBRIMENTO MÍNIMO PARA CADA ELEMENTO ESTRUTURAL DE ACORDO COM A TAB. 7.2 DA NBR 6118 - VER DETALHAMENTO DE CADA PEÇA ESTRUTURAL;
- ADOTAR ABATIMENTO DO CONCRETO (SLUMP) DE 12 MAIS OU MENOS 2;
- ADOTAR DIMENSÃO MÁXIMA DO AGREGADO GRAÚDO COM 19,0mm;
- UTILIZAR FATOR ÁGUACIMENTO DO CONCRETO MENOR OU IGUAL A 0,60;
- FLUÊNCIA DO CONCRETO COM TEMPO DE VIDA ÚTIL PREVISTA: MAIOR QUE 50 ANOS;
- NÃO É PERMITIDO O USO DE ADITIVOS COM CLORETOES NA SUA COMPOSIÇÃO, EM ESTRUTURAS DE CONCRETO ARMADO;
- DEVE SER EVITADA A PRESENÇA OU ACUMULAÇÃO DE ÁGUA SOBRE AS SUPERFÍCIAS DAS ESTRUTURAS DE CONCRETO;
- EXECUTAR LASTRO DE CONCRETO MAGRO, NA BASE DE TODOS OS BLOCOS;
- MEDIDAS E COTAS EM CENTÍMETROS;
- Sobre CARGA ACCIDENTAL = $5,0\text{kN/m}^2 + 1,0\text{kN/m}^2$ DE REVESTIMENTO;
- UTILIZAR ESTACAS PRÉ-MOLDADAS COM SEÇÃO QUADRADA DE 20cm;
- PARA CONCRETAGEM DE PEÇAS DELGADAS E CONFINADAS PELA ALTA DENSIDADE DE ARMADURA, UTILIZAR VIBRADOR DE IMERSÃO COM Ø ENTRE 25mm A 32mm;
- PROFOUNDIDADE MÍNIMA DE CRAVAMENTO DE ESTACAS IGUAL OU SUPERIOR A 12,0 METROS;
- UTILIZAR NA LAJE PISO, TELA SOLDADA Q92 - MALHA 15x15 FIO 4,2x4,2mm;
- TODA E QUALQUER MODIFICAÇÃO EM OBRA, DEVERÁ OBTER A DEVIDA APROVAÇÃO DO AUTOR DO PROJETO;

| REV | DATA | DESCRIÇÃO | EXE | VER | APR |
|-----|------------|-----------------|------|--------|--------|
| 00 | 15/07/2021 | EMISSÃO INICIAL | P.M. | E.R.N. | M.B.S. |
| | | | | | |
| | | | | | |
| | | | | | |

| | | |
|-----------------------|------------|--------------------|
| TYP SA | ENGE CORPS | azimute ENGENHARIA |
| Green Blue Management | | |
| Grop TYP SA | | |
| | | |

EXECUÇÃO P.M. DATA 15/07/21
VERIFICAÇÃO E.R.N. DATA 15/07/21
APROVAÇÃO M.B.S. DATA 15/07/21

PREFEITURA MUNICIPAL DE JOINVILLE
SECRETARIA DE ADMINISTRAÇÃO E PLANEJAMENTO


DRENAGEM SUSTENTÁVEL VILA NOVA

ETAPA: PROJETO EXECUTIVO
TÍTULO: PROJETO ESTRUTURAL
PASSARELA DA ÁREA PÚBLICA 02
PLANTA DE FORMA, CORTES E DETALHAMENTO DOS BLOCOS E PILARES


DES.Nº 1439DGLD0411 REV. 00 ESCALA INDICADA FOLHA 02/04

DETALHAMENTO DAS VIGAS
ESCALA 1/50


V1 (20 x 45)

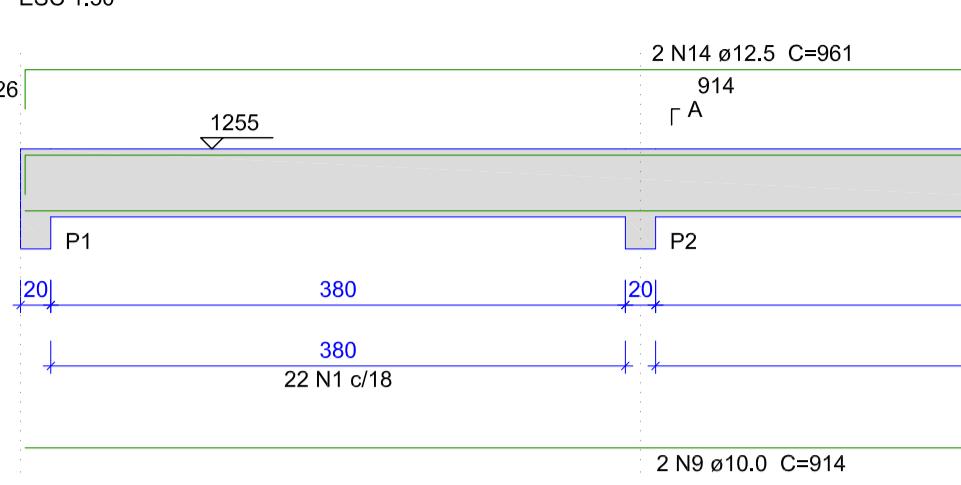

V2 (20 x 45)

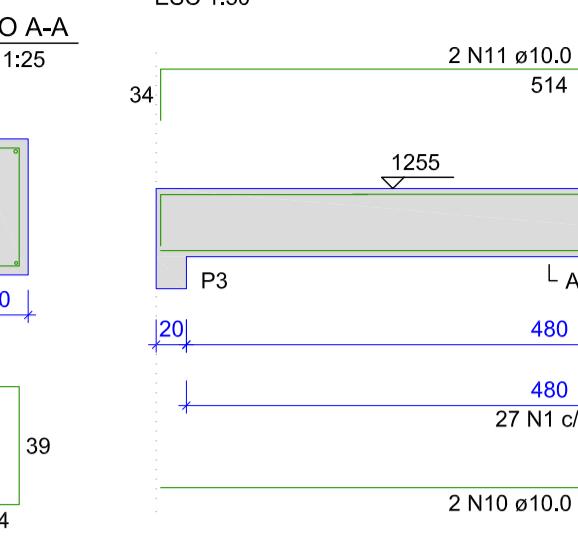


V3 (20 x 45)

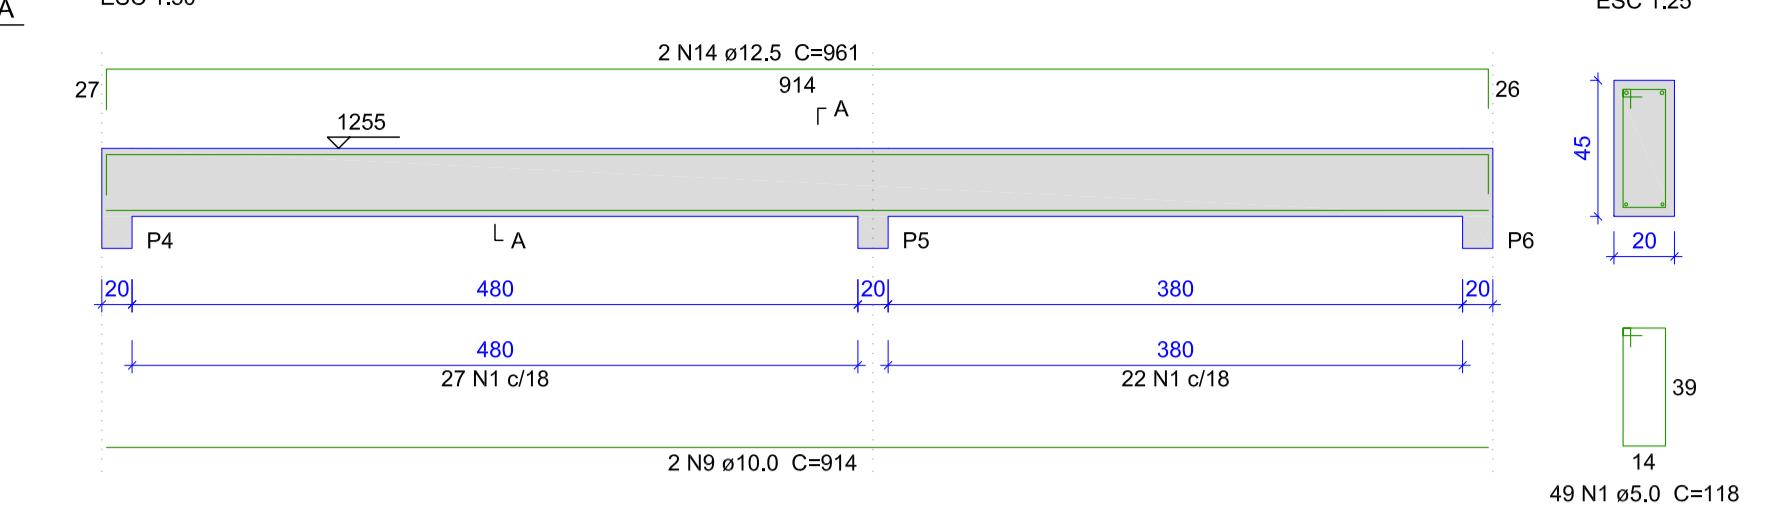


SEÇÃO A-A
ESC 1:25


V4 (20 x 45)

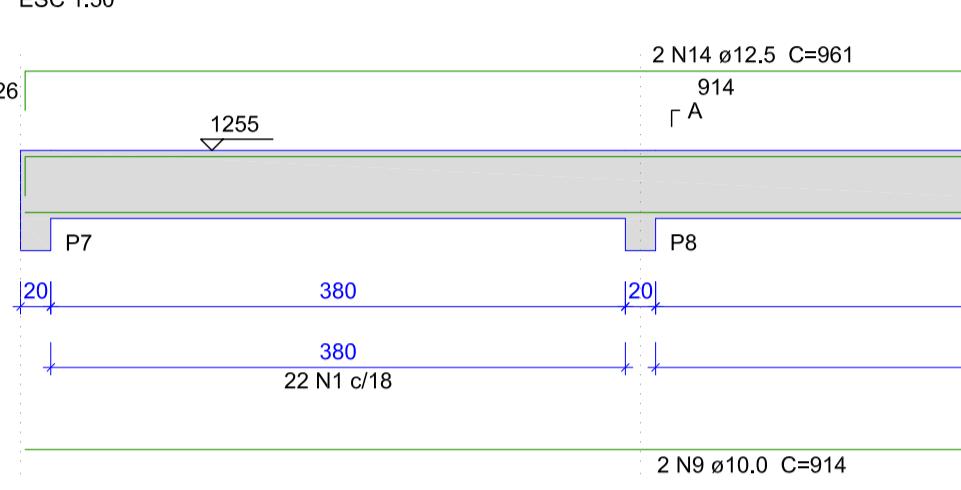

V5 (20 x 45)

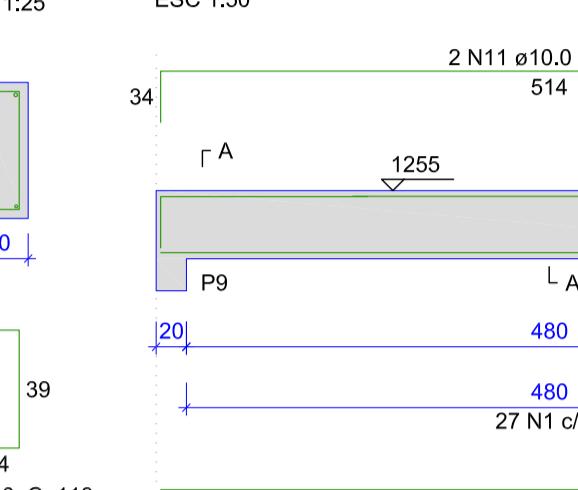


V6 (20 x 45)

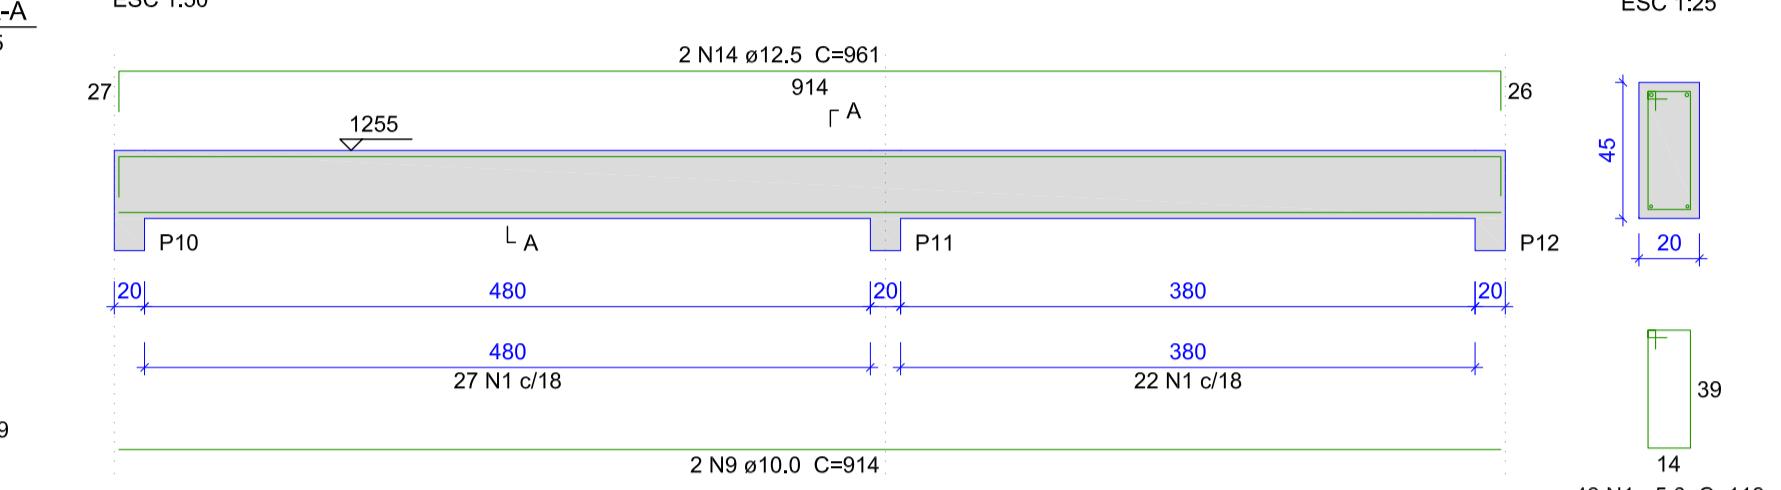


SEÇÃO A-A
ESC 1:25


V7 (20 x 30)

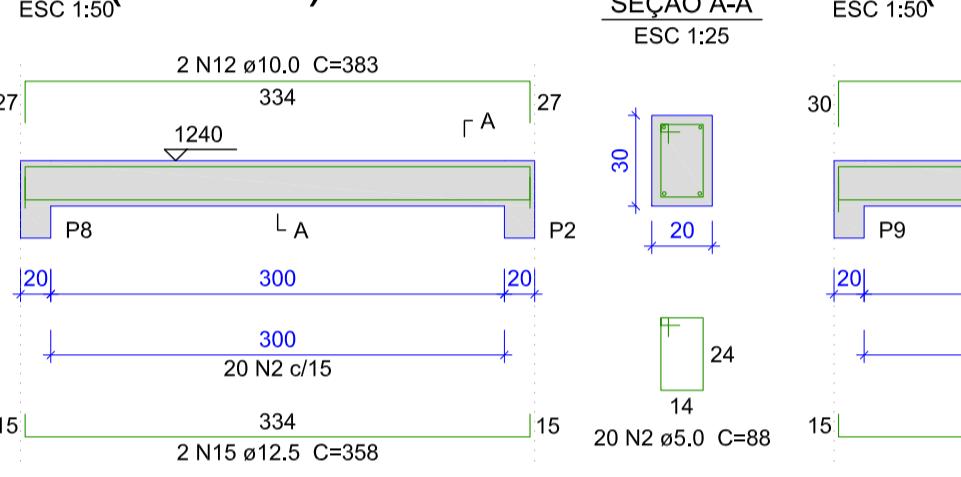


V8 (20 x 30)

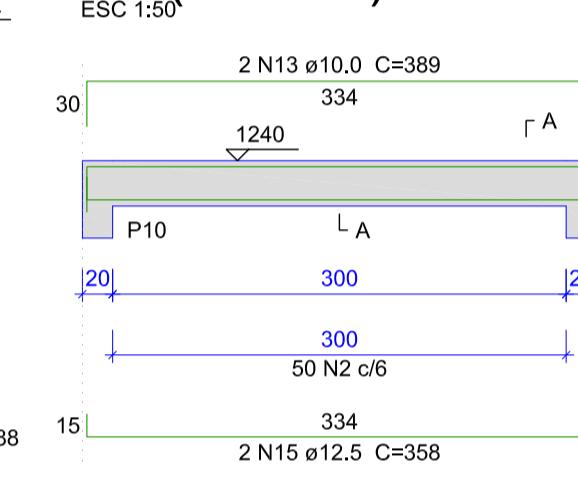

V9 (20 x 30)

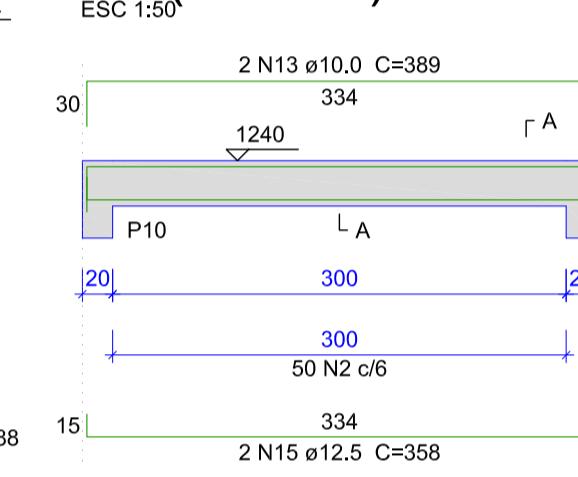

V10 (20 x 30)

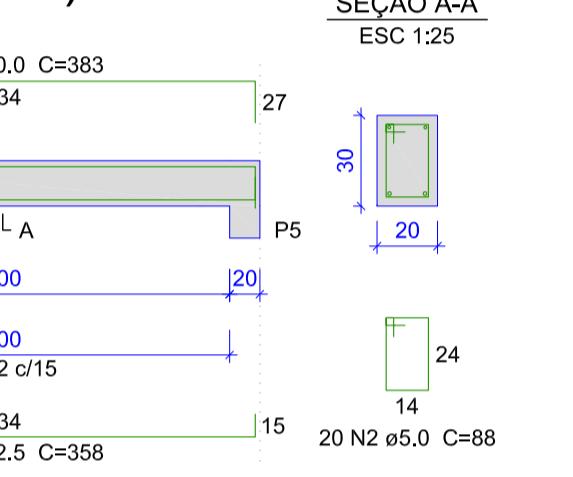

Relação do aço

| V1 | V2 | V3 | | | |
|------|-----|-----------|-------|-------------|--------------|
| V4 | V5 | V6 | | | |
| V7 | V8 | V9 | | | |
| V10 | V11 | V12 | | | |
| | | | | | |
| AÇO | N | DIAM (mm) | QUANT | C.UNIT (cm) | C.TOTAL (cm) |
| CA60 | 1 | 5.0 | 250 | 118 | 29500 |
| | 2 | 5.0 | 140 | 88 | 12320 |
| | 3 | 5.0 | 5 | 266 | 1430 |
| | 4 | 5.0 | 5 | 288 | 1440 |
| | 5 | 5.0 | 58 | 288 | 16704 |
| | 6 | 5.0 | 10 | 284 | 2840 |
| | 7 | 6.3 | 18 | 503 | 9090 |
| | 8 | 6.3 | 18 | 503 | 9054 |
| | 9 | 10.0 | 8 | 914 | 7312 |
| | 10 | 10.0 | 4 | 514 | 2056 |
| | 11 | 10.0 | 4 | 577 | 2308 |
| | 12 | 10.0 | 4 | 383 | 1532 |
| | 13 | 10.0 | 4 | 389 | 1556 |
| | 14 | 12.5 | 8 | 961 | 7688 |
| | 15 | 12.5 | 8 | 358 | 2864 |
| | 16 | 12.5 | 4 | 496 | 1980 |
| | 17 | 12.5 | 4 | 737 | 2948 |
| | 18 | 12.5 | 4 | 493 | 1972 |
| | 19 | 12.5 | 4 | 735 | 2940 |

Resumo do aço

| AÇO | DIAM (mm) | C.TOTAL (m) | PESO + 10% (kg) |
|-----------------|-----------|-------------|-----------------|
| CA50 | 6.3 | 181.5 | 48.8 |
| | 10.0 | 147.7 | 100.1 |
| | 12.5 | 204 | 216.1 |
| CA60 | 5.0 | 642.4 | 108.9 |
| PESO TOTAL (kg) | | | |
| CA50 | 365.1 | | |
| CA60 | 108.9 | | |

Volume de concreto (C-25) = 7.66 m³

Área de forma = 90.78 m²

NOTAS:

- 1 - PROJETO EM CONSONÂNCIA C/ NORMAS DA ABNT - NBR 6118, NBR 6120, NBR 6122 E NBR 7188;
- 2 - ADOTAR RESISTÊNCIA CARACTERÍSTICA DO CONCRETO $f_{ck} = 25MPa$;
- 3 - CLASSE DE AGRESIVIDADE AMBIENTAL ADOTADA: TIPO II;
- 4 - COBRIMENTO MÍNIMO PARA CADA ELEMENTO ESTRUTURAL DE ACORDO COM A TAB. 7.2 DA NBR 6118 - VER DETALHAMENTO DE CADA PEÇA ESTRUTURAL;
- 5 - ADOTAR ABATIMENTO DO CONCRETO (SLUMP) DE 12 MILÍMETROS OU MENOS 2;
- 6 - ADOTAR DIMENSÃO MÁXIMA DO AGREGADO GRAÚDO COM 19,0mm;
- 7 - UTILIZAR FATOR ÁGUACIMENTO DO CONCRETO MENOR OU IGUAL A 0,60;
- 8 - FLUÊNCIA DO CONCRETO COM TEMPO DE VIDA ÚTIL PREVISTA: MAIOR QUE 50 ANOS;
- 9 - NÃO É PERMITIDO O USO DE ADITIVOS COM CLORETO NA SUA COMPOSIÇÃO, EM ESTRUTURAS DE CONCRETO ARMADO;
- 10 - DEVE SER EVITADA A PRESENÇA OU ACUMULAÇÃO DE ÁGUA SOBRE AS SUPERFÍCIAS DAS ESTRUTURAS DE CONCRETO;
- 11 - EXECUTAR LASTRO DE CONCRETO MAGRO, NA BASE DE TODOS OS BLOCOS;
- 12 - MEDIDAS E COTAS EM CENTÍMETROS;
- 13 - SOBRE CARGA ACCIDENTAL = $5.0KN/m^2 + 1.0KN/m^2$ DE REVESTIMENTO;
- 14 - UTILIZAR ESTACAS PRÉ-MOLDADAS COM SEÇÃO QUADRADA DE 20cm;
- 15 - PARA CONCRETAGEM DE PEÇAS DELGADAS E CONFINADAS PELA ALTA DENSIDADE DE ARMADURA, UTILIZAR VIBRADOR DE IMERSÃO COM Ø ENTRE 25mm A 32mm;
- 16 - UTILIZAR NA LAJE PISO, TELA SOLDADA Q92 - MALHA 15x15 FIO 4.2x4.2mm;
- 17 - UTILIZAR EPOXIADA NA LAJE PISO, TELA SOLDADA Q92 - MALHA 15x15 FIO 4.2x4.2mm;
- 18 - TODA E QUALQUER MODIFICAÇÃO EM OBRA, DEVERÁ OBTER A DEVIDA APROVAÇÃO DO AUTOR DO PROJETO;

| REV | DATA | DESCRIÇÃO | EXE | VER | APR |
|-----|------------|-----------------|------|--------|--------|
| 00 | 15/07/2021 | EMISSÃO INICIAL | P.M. | E.R.N. | M.B.S. |



EXECUÇÃO

P.M.

DATA 15/07/21

VERIFICAÇÃO


E.R.N.

DATA 15/07/21

APROVAÇÃO

M.B.S.

DATA 15/07/21

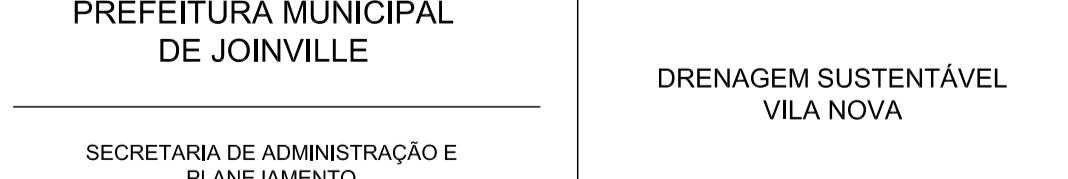

PREFEITURA MUNICIPAL

DE JOINVILLE

SECRETARIA DE ADMINISTRAÇÃO E

PLANEJAMENTO

MARIA BERNARDETE DE SOUSA SENDER

RESPONSÁVEL TÉCNICO

ETAPA:

PROJETO EXECUTIVO

TÍTULO:

PROJETO ESTRUTURAL

PASSARELA DA ÁREA PÚBLICA 02

DETALHAMENTO DAS VIGAS E ARMAÇÃO

NEGATIVA E POSITIVA DAS LAJES

DES.Nº

1439DGLD0411

REV.







00

ESCALA

INDICADA

FOLHA

03/04

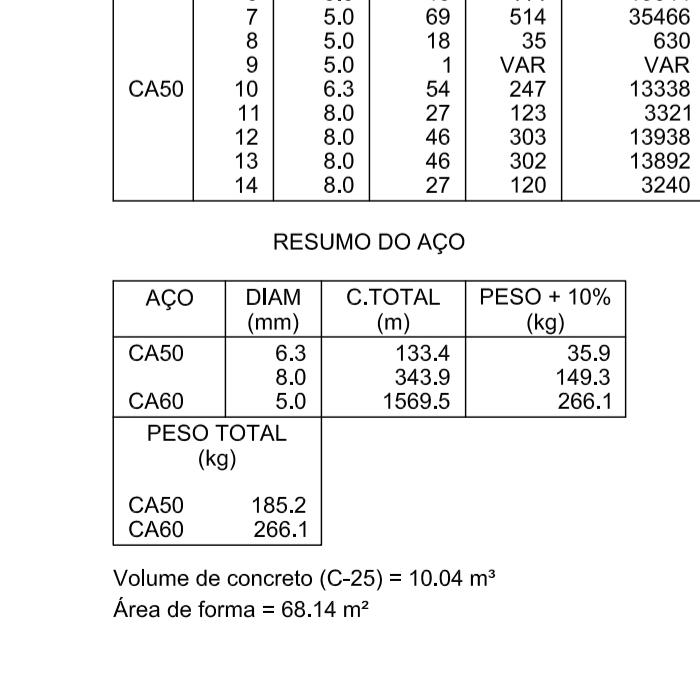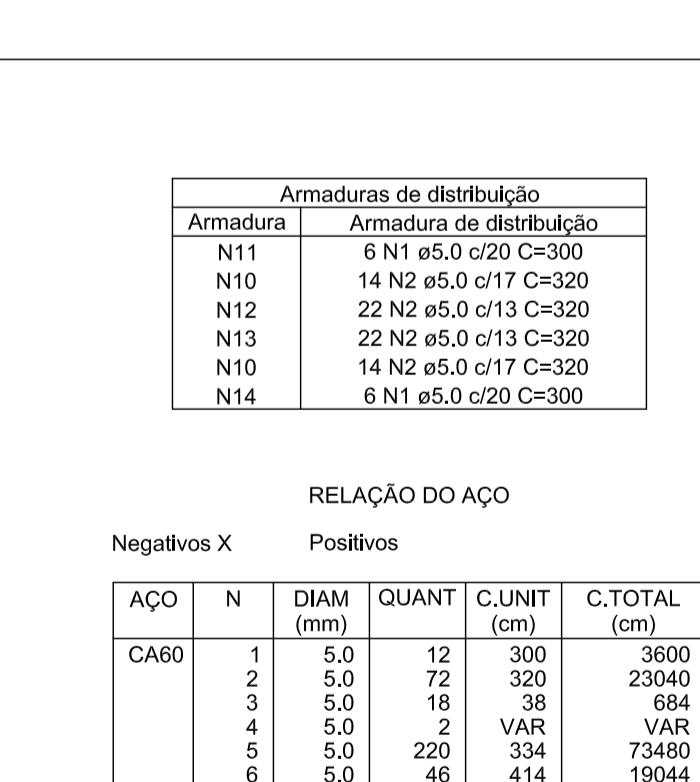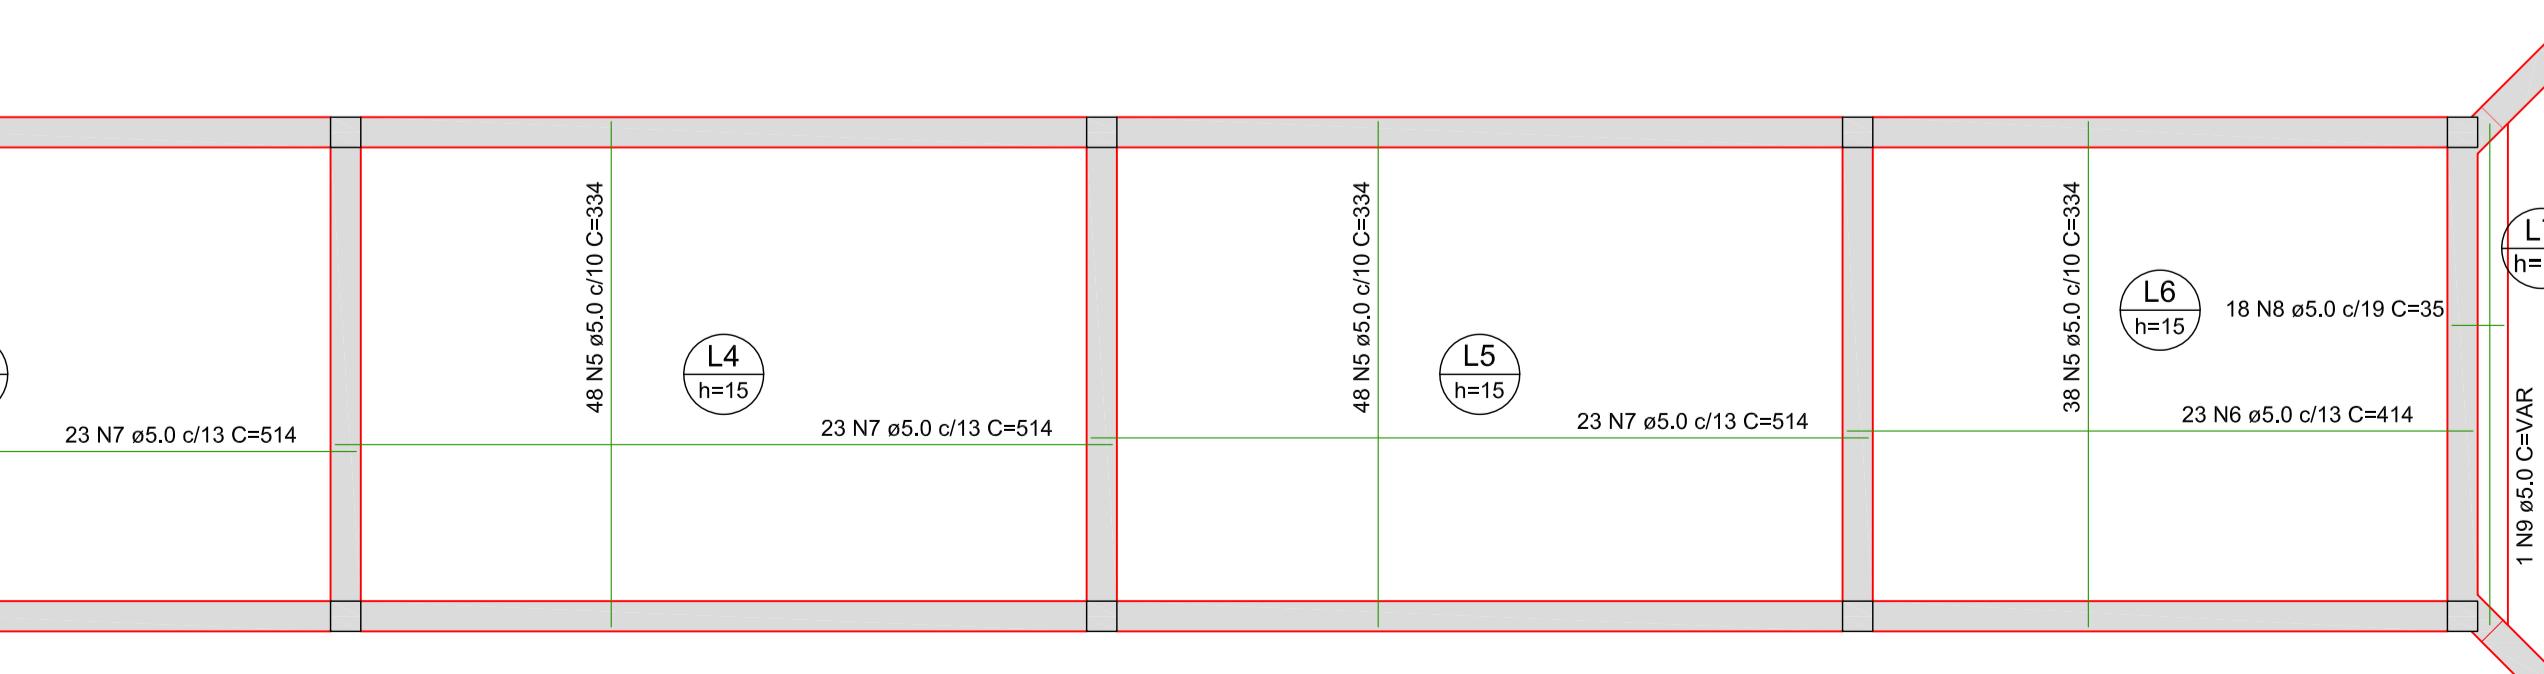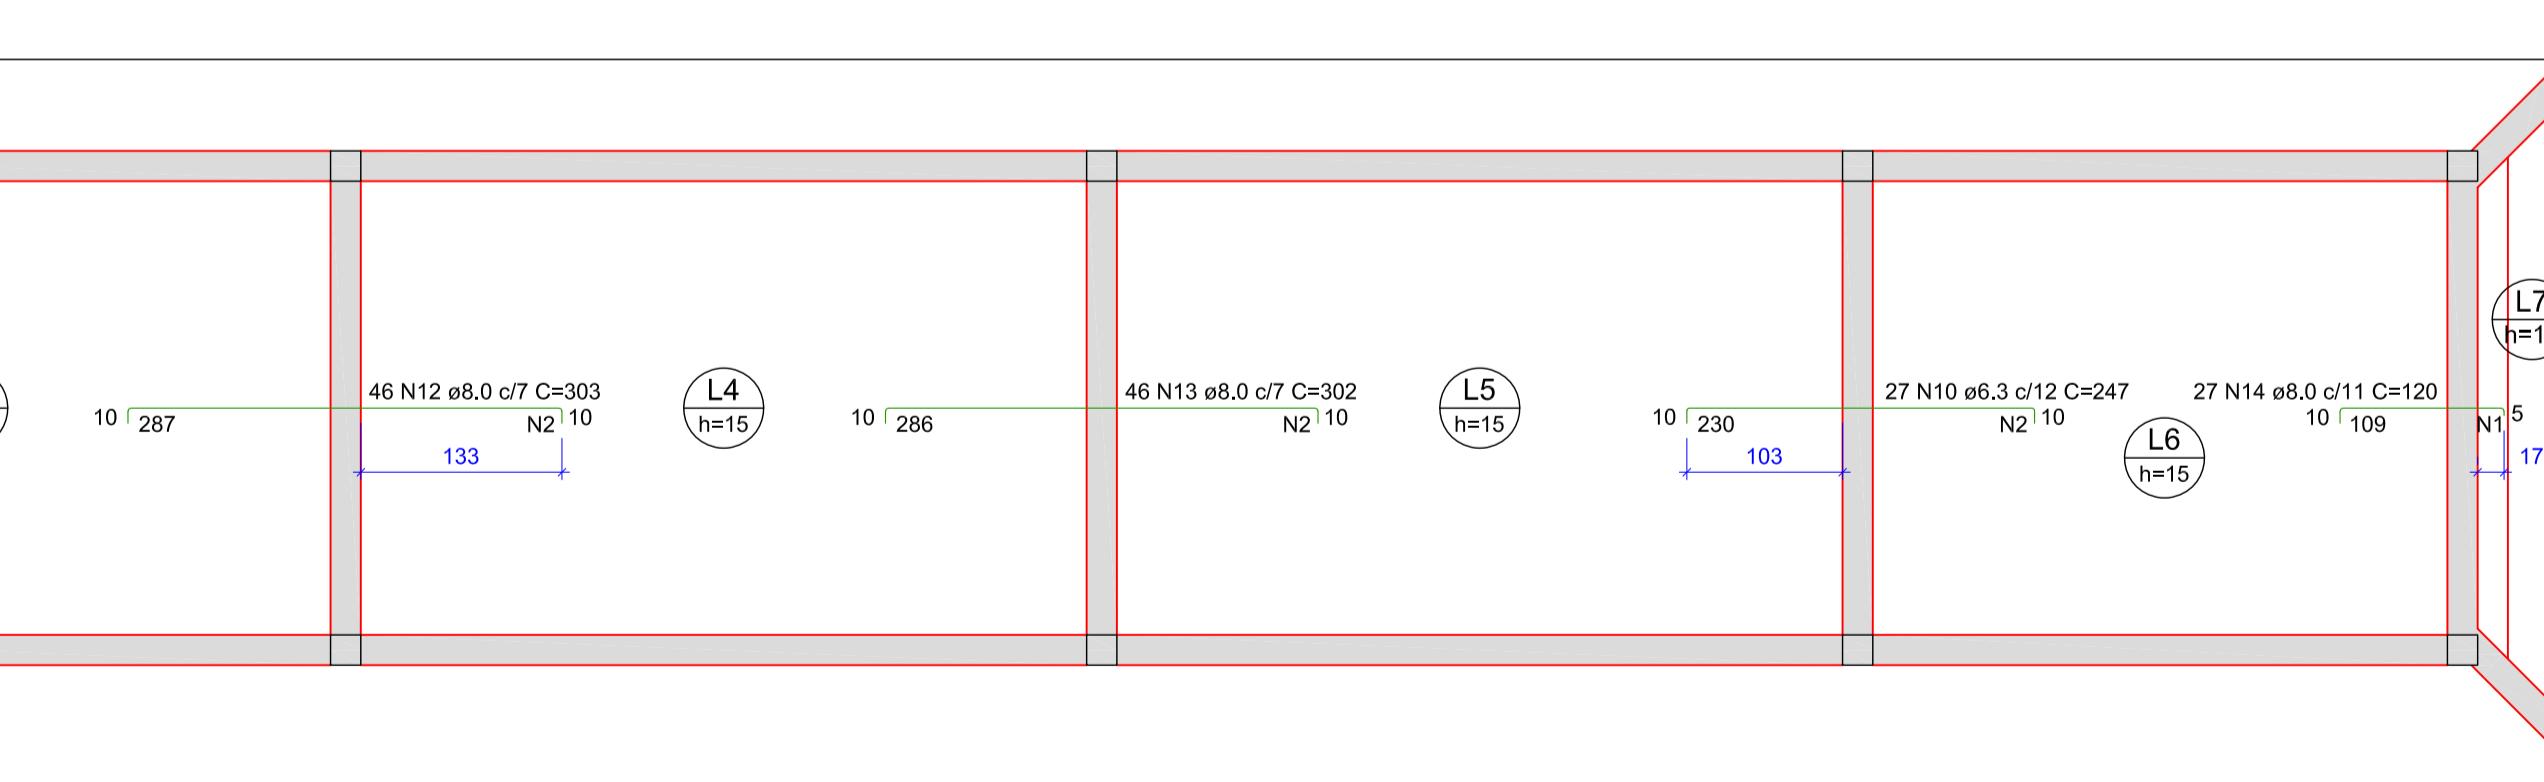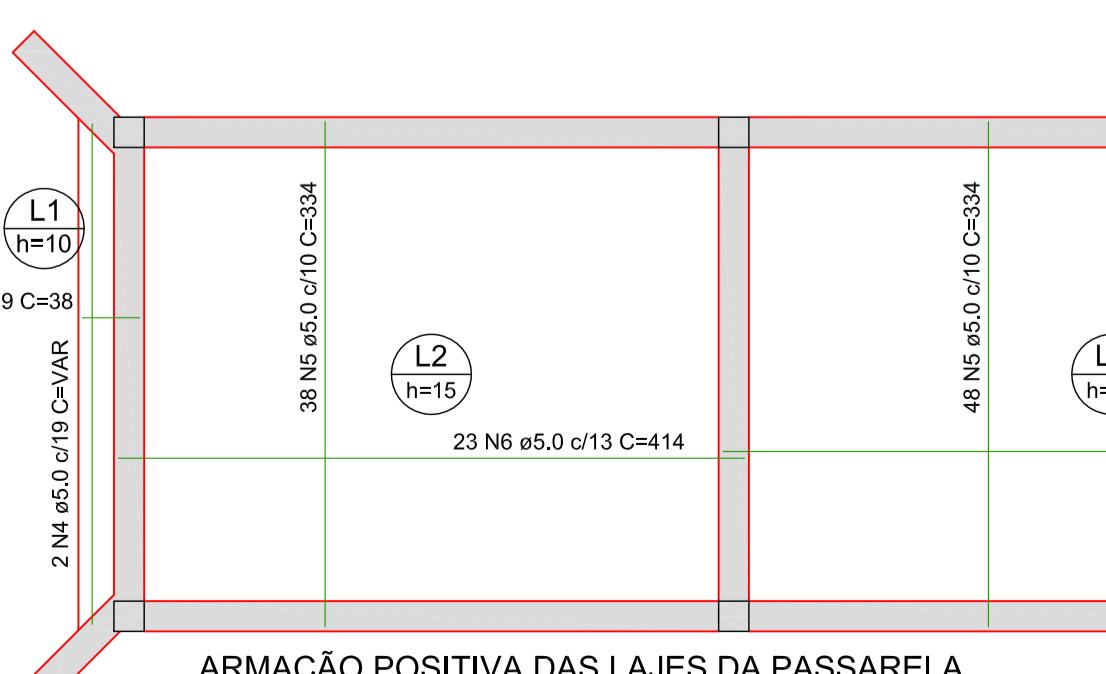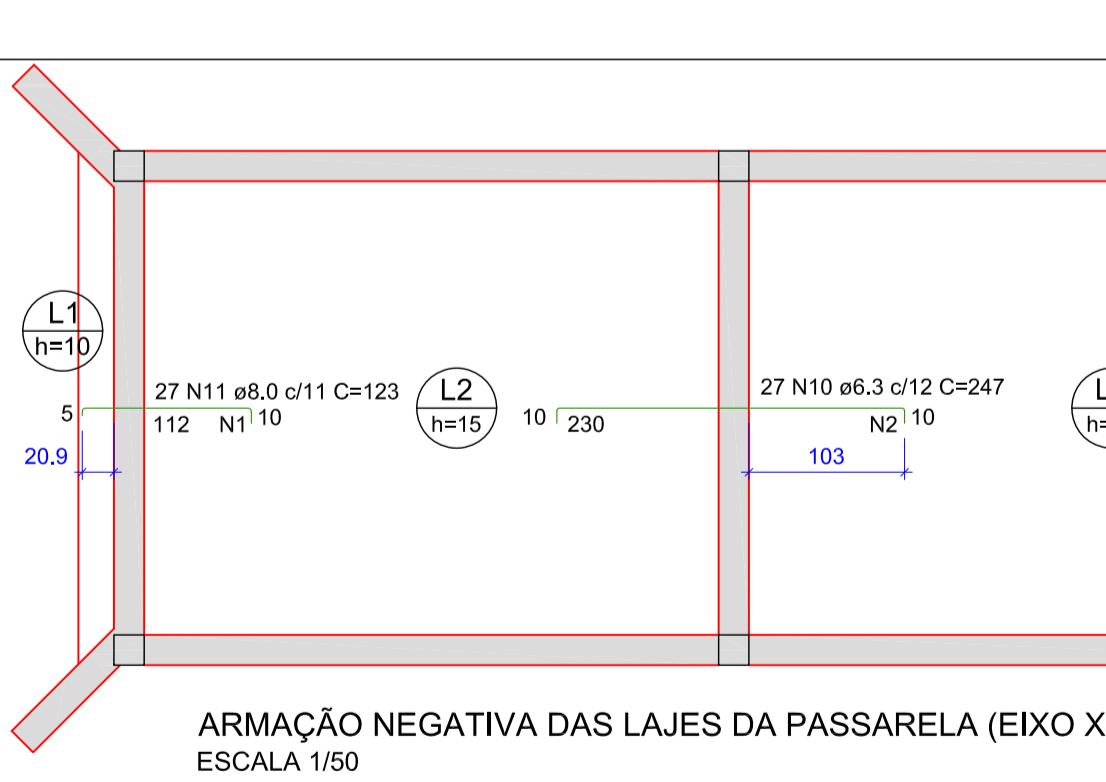

RESUMO DO AÇO

AÇO

DIAM (mm)

C.TOTAL (m)

PESO + 10% (kg)

CA50


6.3

133.4

35.9

CA60

8.0

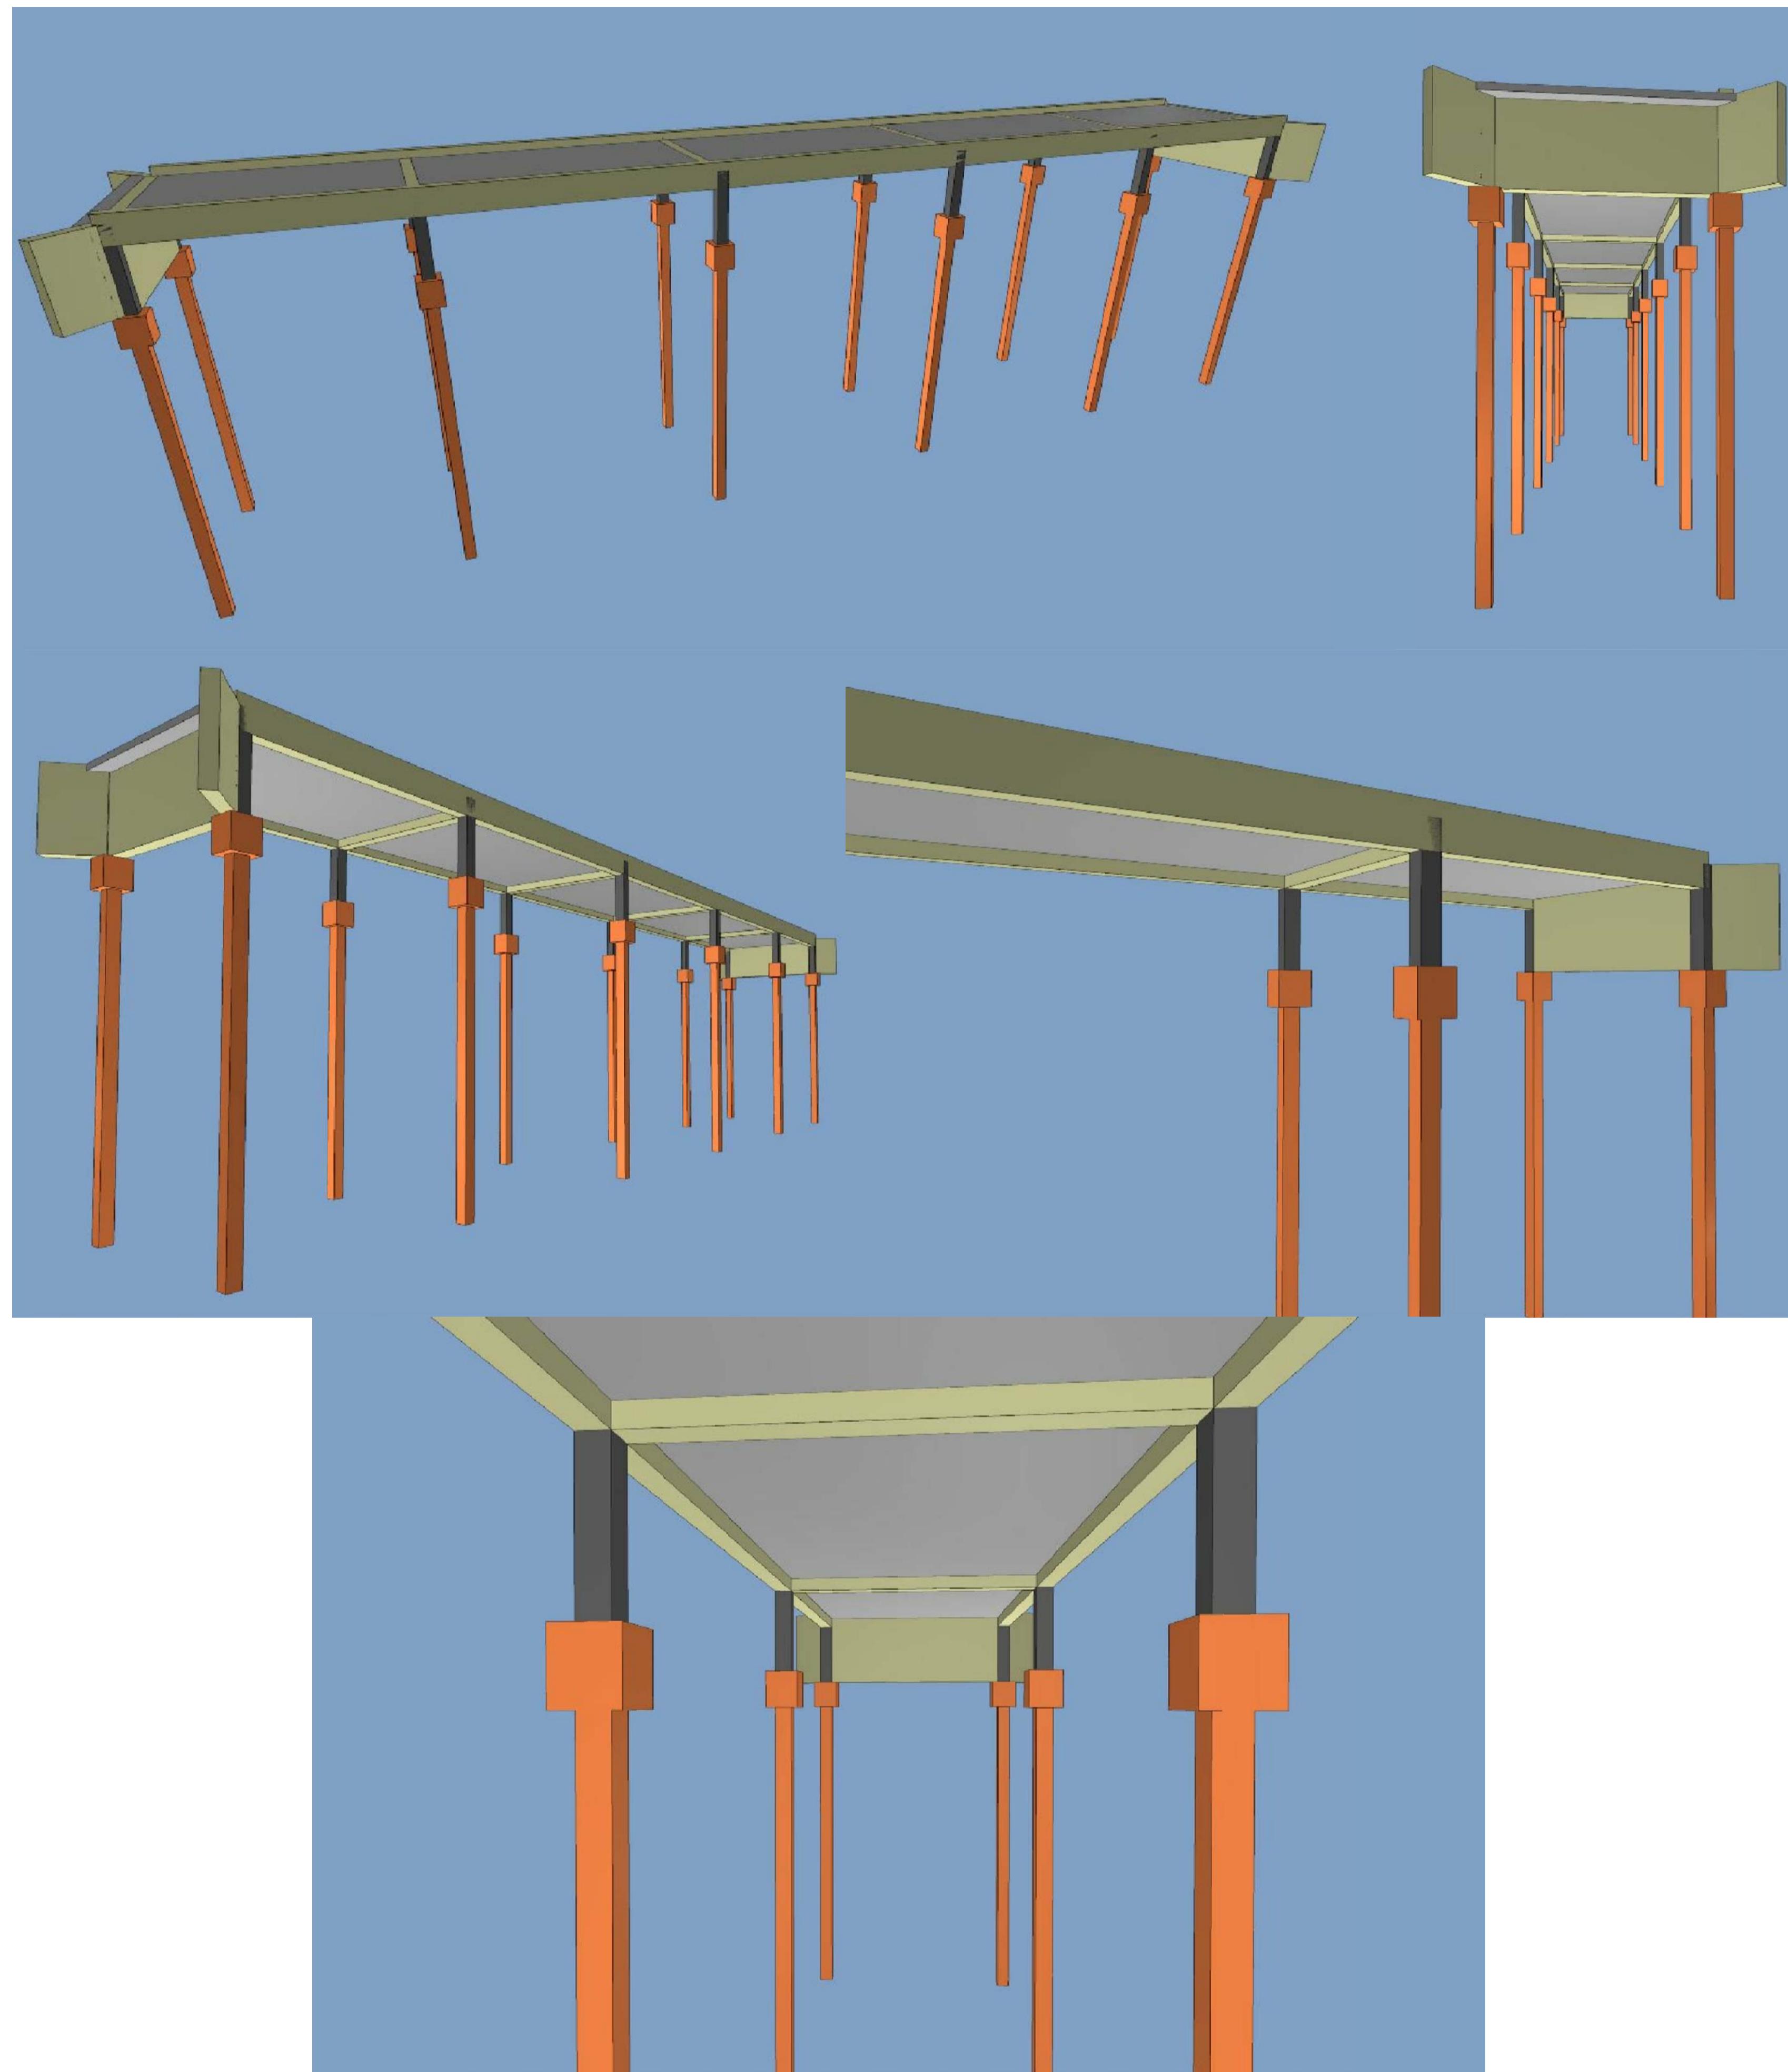

NOTAS:

- 1 - PROJETO EM CONSONÂNCIA C/ NORMAS DA ABNT - NBR 6118, NBR 6120, NBR 6122 E NBR 7188;
- 2 - ADOTAR RESISTÊNCIA CARACTERÍSTICA DO CONCRETO $f_{ck} = 25MPa$;
- 3 - CLASSE DE AGRESSIVIDADE AMBIENTAL ADOTADA: TIPO II;
- 4 - COBRIMENTO MÍNIMO PARA CADA ELEMENTO ESTRUTURAL DE ACORDO COM A TAB. 7.2 DA NBR 6118 - VER DETALHAMENTO DE CADA PEÇA ESTRUTURAL;
- 5 - ADOTAR ABATIMENTO DO CONCRETO (SLUMP) DE 12 MAIS OU MENOS 2;
- 6 - ADOTAR DIMENSÃO MÁXIMA DO AGREGADO GRAÚDO COM 19,0mm;
- 7 - UTILIZAR FATOR ÁGUACIMENTO DO CONCRETO MENOR OU IGUAL A 0,60;
- 8 - FLUÊNCIA DO CONCRETO COM TEMPO DE VIDA ÚTIL PREVISTA: MAIOR QUE 50 ANOS;
- 9 - NÃO É PERMITIDO O USO DE ADITIVOS COM CLORETOES NA SUA COMPOSIÇÃO, EM ESTRUTURAS DE CONCRETO ARMADO;
- 10 - DEVE SER EVITADA A PRESENÇA OU ACUMULAÇÃO DE ÁGUA SOBRE AS SUPERFÍCIES DAS ESTRUTURAS DE CONCRETO;
- 11 - EXECUTAR LASTRO DE CONCRETO MAGRO, NA BASE DE TODOS OS BLOCOS;
- 12 - MEDIDAS E COTAS EM CENTÍMETROS;
- 13 - SOBRE CARGA ACCIDENTAL = $5.0KN/m^2 + 1.0KN/m^2$ DE REVESTIMENTO;
- 14 - UTILIZAR ESTACAS PRÉ-MOLDADAS COM SEÇÃO QUADRADA DE 20cm;
- 15 - PARA CONCRETAGEM DE PEÇAS DELGADAS E CONFINADAS PELA ALTA DENSIDADE DE ARMADURA, UTILIZAR VIBRADOR DE IMERSÃO COM Ø ENTRE 25mm A 32mm;
- 16 - PROFUNDIDADE MÍNIMA DE CRAVAÇÃO DE ESTACAS IGUAL OU SUPERIOR A 12,0 METROS;
- 17 - UTILIZAR NA LAJE PISO, TELA SOLDADA Q92 - MALHA 15x15 FIO 4,2x4,2mm;
- 18 - TODA E QUALQUER MODIFICAÇÃO EM OBRA, DEVERÁ OBTER A DEVIDA APROVAÇÃO DO AUTOR DO PROJETO;


| REV | DATA | DESCRIÇÃO | EXE | VER | APR |
|-----|------------|-----------------|------|--------|--------|
| | | | | | |
| | | | | | |
| | | | | | |
| | | | | | |
| 00 | 15/07/2021 | EMISSÃO INICIAL | P.M. | E.R.N. | M.B.S. |

| | | |
|--------------------|---------------|--|
| | | |
| EXECUÇÃO P.M. | DATA 15/07/21 | |
| VERIFICAÇÃO E.R.N. | DATA 15/07/21 | |
| APROVAÇÃO M.B.S. | DATA 15/07/21 | |




| | | | | | |
|--|--|-------------------|--------------|-------|-------|
| MARIA BERNARDETE DE SOUSA SENDER <i>Maria Bernadete Souza Sender</i> RESPONSÁVEL TÉCNICO ART SC 7447764-8 CREA-SC 172586-9 | ETAPA: TÍTULO: PROJETO ESTRUTURAL PASSARELA DA ÁREA PÚBLICA 02 DETALHES 3D | PROJETO EXECUTIVO | | | |
| | | DES.Nº | 1439DGLD0411 | REV. | 00 |
| | | ESCALA | INDICADA | FOLHA | 04/04 |

PLANTA BAIXA

ESCALA 1:750

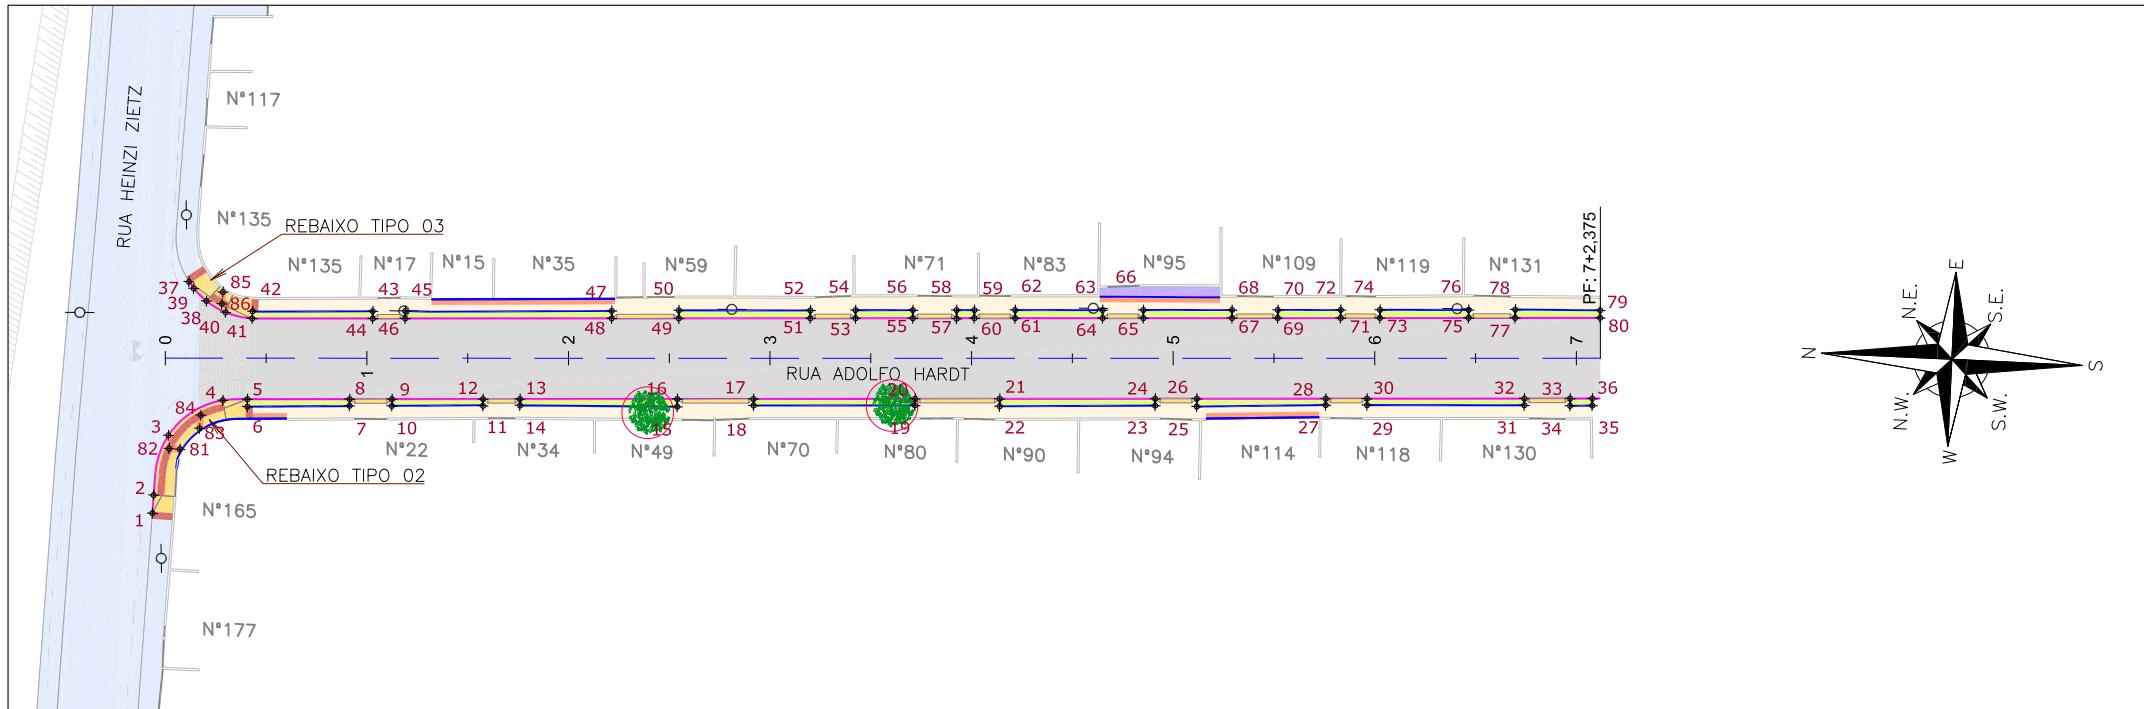

| Discriminação | Unidade | Qtde |
|---|----------------|-------------|
| Execução de passeio com paver drenante | m ² | 432,00 |
| Lastro de brita comercial | m ³ | 1,40 |
| Podotátil (fornecimento e execução) | m ² | 19,00 |
| Canteiro (Plantio de grama) - fornecimento e execução | m ² | 138,00 |
| Assentamento de guia (meio-fio) em trecho reto, confeccionada em concreto pré-fabricado, dimensões 100x15x30 cm (comprimento xbase inferior x base superior x altura), para vias urbanas (uso viário). af_06/2016 | m | 308,00 |
| Viga de travamento em concreto (10x25cm) | m | 324,00 |

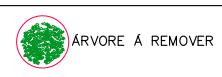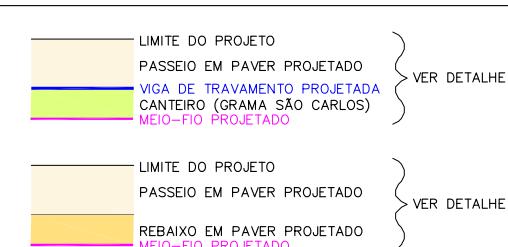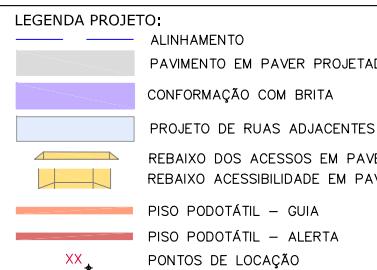

RVORE A REMOVER

NOTAS:

1. VER NO PROJETO DE ACESSIBILIDADE E PAISAGISMO (CÓDIGO 1439DGLD0335): ESTRUTURAS DOS DETALHES "A" e "B", REBAIXOS DE ACESSIBILIDADE, REBAIXOS DE VEÍCULOS, POSICIONAMENTO DOS PODOTÁTEIS, MEIO-FIO E VIGA DE TRAVAMENTO.
2. VERIFICAR NOTAS DE SERVIÇO E PONTOS DE LOCAÇÃO DAS VIAS PROJETADAS E PASSEIOS (SUDS) NO VOLUME DE NOTAS DE SERVIÇO DE ACESSIBILIDADE;
3. PARA PERFEITO ENTENDIMENTO, ESTE DESENHO DEVERÁ SER IMPRESSO COLORIDO.

| PONTOS DE LOCAÇÃO | | | | | |
|-------------------|----------|---------------------|------|-------|--------|
| REV | DATA | DESCRIÇÃO | EXE | VER | APR |
| 00 | 04/05/21 | EMISSÃO INICIAL | B.N. | E.R.N | M.B.S. |
| 01 | 31/05/21 | AJUSTES GERAIS | G.V. | E.R.N | M.B.S. |
| 02 | 28/06/21 | AJUSTES GERAIS | K.D. | E.R.N | M.B.S. |
| 03 | 05/07/21 | AJUSTES GERAIS | B.N. | E.R.N | M.B.S. |
| 04 | 19/07/21 | AJUSTES GERAIS | K.D. | E.R.N | M.B.S. |
| 05 | 30/09/21 | REVISÃO QUANTIDADES | B.N. | E.R.N | M.B.S. |



PREFEITURA MUNICIPAL
DE JOINVILLE

SECRETARIA DE ADMINISTRAÇÃO E
PLANEJAMENTO

PREFEITURA MUNICIPAL DE JOINVILLE

[View Details](#)

DRENA

144 PBM

MARIA


Digitized by srujanika@gmail.com

ETAPA:

PROJETO DE ACESSIBILIDADE E PAISAGÍSTICO RUA ADOLFO HARDT

DES. N° 1439DGI D0339


| | | |
|--|--------|-------|
| | ESCALA | FOLHA |
| | IND. | 01/01 |

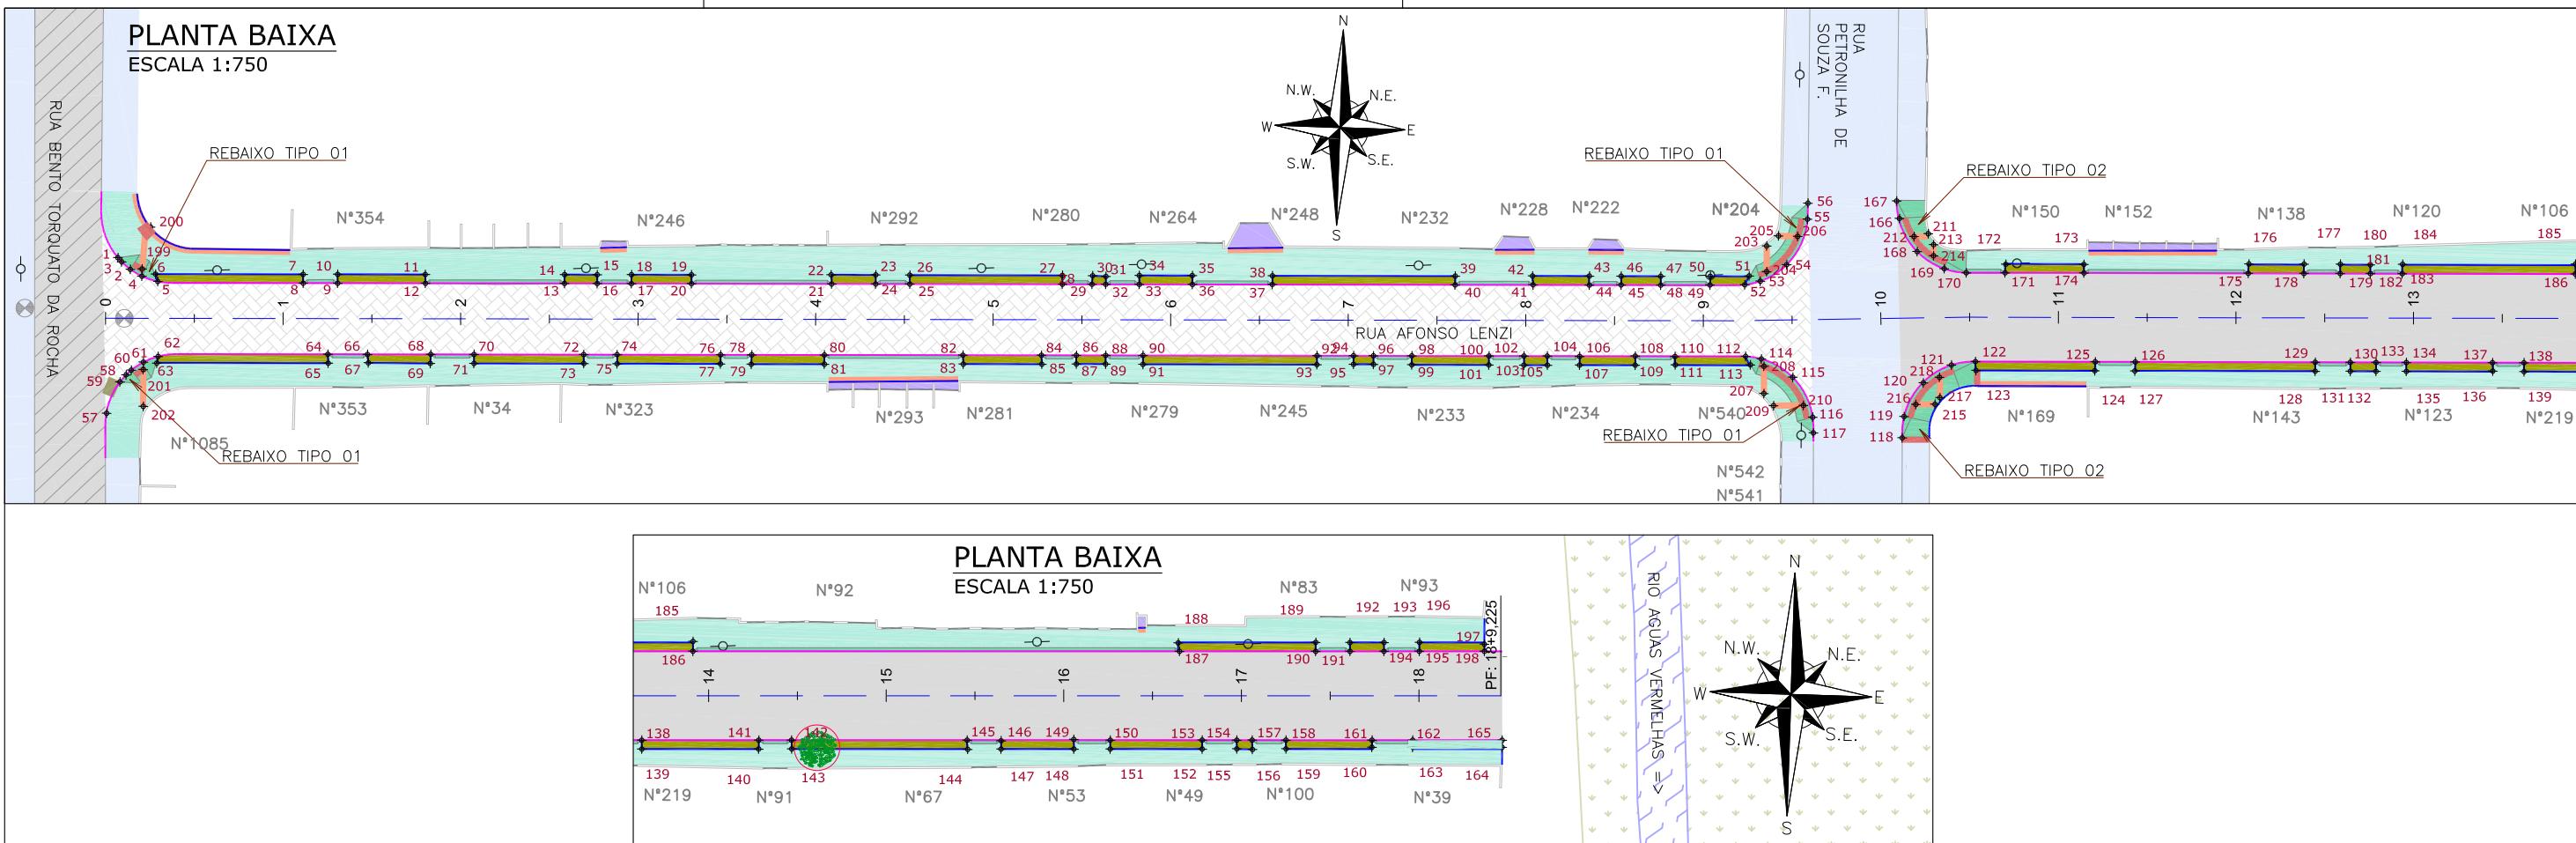

| Discriminação | Unidade | Qtde |
|---|----------------|-------------|
| Passeio em concreto convencional não armado ($\text{esp}=6\text{cm}$) sobre lastro de brita ($\text{esp}=4\text{cm}$) | m^2 | 1.313,00 |
| Passeio em concreto convencional armado ($\text{esp}=6\text{cm}$) sobre lastro de brita ($\text{esp}=4\text{cm}$) | m^2 | 750,00 |
| Lastro de brita comercial | m^3 | 5,30 |
| Pcdotátil (fornecimento e execução) | m^2 | 40,00 |
| Centeiro (Plantio de grama) - fornecimento e execução | m^2 | 395,00 |
| Assentamento de guia (meio-fio) em trecho reto, confeccionada em concreto pré-fabricado, dimensões $100\text{x}5\text{x}13\text{x}30\text{cm}$ (comprimento x base inferior x base superior x altura), para vias urbanas (uso viário), af_06/2016 | m | 794,00 |
| Viga de travamento em concreto ($10\text{x}25\text{cm}$) | m | 616,00 |

| LEGENDA LEVANTAMENTO: | |
|-----------------------|-------------------|
| | PÓRTÃO |
| | MURO EXISTENTE |
| | PAVER EXISTENTE |
| | ASFALTO EXISTENTE |
| | RIO |
| | VEGETAÇÃO |
| | BOCA DE LOBO |
| | CAIXA DE ESGOTO |
| | POSTE CONCRETO |

| LEGENDA PROJETO: |
|------------------------------------|
| ALINHAMENTO |
| PAVIMENTO EM PAVER PROJETADO |
| CONFORMAÇÃO COM BRITA |
| PROJETO DE RUAS ADJACENTES |
| REBAIXO DOS ACESSOS EM CONCRETO |
| REBAIXO ACESSIBILIDADE EM CONCRETO |
| PISO PODOTÁTIL – GUIA |
| PISO PODOTÁTIL – ALERTA |
| PONTOS DE LOCALIZAÇÃO |

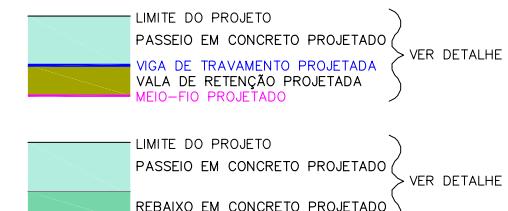

NOTAS:

1. VER NO PROJETO DE ACESSIBILIDADE E PAISAGISMO (CÓDIGO 1439DGLD0335): ESTRUTURAS DOS DETALHES "D" e "E", REBAIXOS DE ACESSIBILIDADE, REBAIXOS DE VEÍCULOS, POSICIONAMENTO DOS PODOTÁTEIS, MEIO-FIO E VIGA DE TRAVAMENTO.
2. VERIFICAR NOTAS DE SERVIÇO E PONTOS DE LOCAÇÃO DAS VIAS PROJETADAS E PASSEIOS (SUDS) NO VOLUME DE NOTAS DE SERVIÇO DE ACESSIBILIDADE;
3. PARA PERFEITO ENTENDIMENTO, ESTE DESENHO DEVERÁ SER IMPRESSO COLORIDO.

| REV | DATA | DESCRIÇÃO | EXE | VER |
|-----|----------|---------------------|------|-------|
| 00 | 04/05/21 | EMISSÃO INICIAL | B.N. | E.R.N |
| 01 | 31/05/21 | AJUSTES GERAIS | F.R. | E.R.N |
| 02 | 28/06/21 | AJUSTES GERAIS | K.D. | E.R.N |
| 03 | 05/07/21 | AJUSTES GERAIS | B.N. | E.R.N |
| 04 | 19/07/21 | AJUSTES GERAIS | K.D. | E.R.N |
| 05 | 30/09/21 | REVISÃO QUANTIDADES | B.N. | E.R.N |



PREFEITURA MUNICIPAL
DE JOINVILLE

SECRETARIA DE ADMINISTRAÇÃO E
PLANEJAMENTO

M SUSTENTÁVEL - VILA NOVA


RESPONSÁVEL TÉCNICO

ETAPA: PROJETOS EXECUTIVOS

PROJETO DE ACESSIBILIDADE E PAISAGÍSTICO RUA AFONSO LENZI

| | | | |
|---------|--------------|--------|-------|
| DES. N° | | ESCALA | FOLHA |
| | 1439DGLD0340 | IND. | 01/01 |
| | | REV. | |
| | | | 05 |

PLANTA BAIXA
ESCALA 1:750

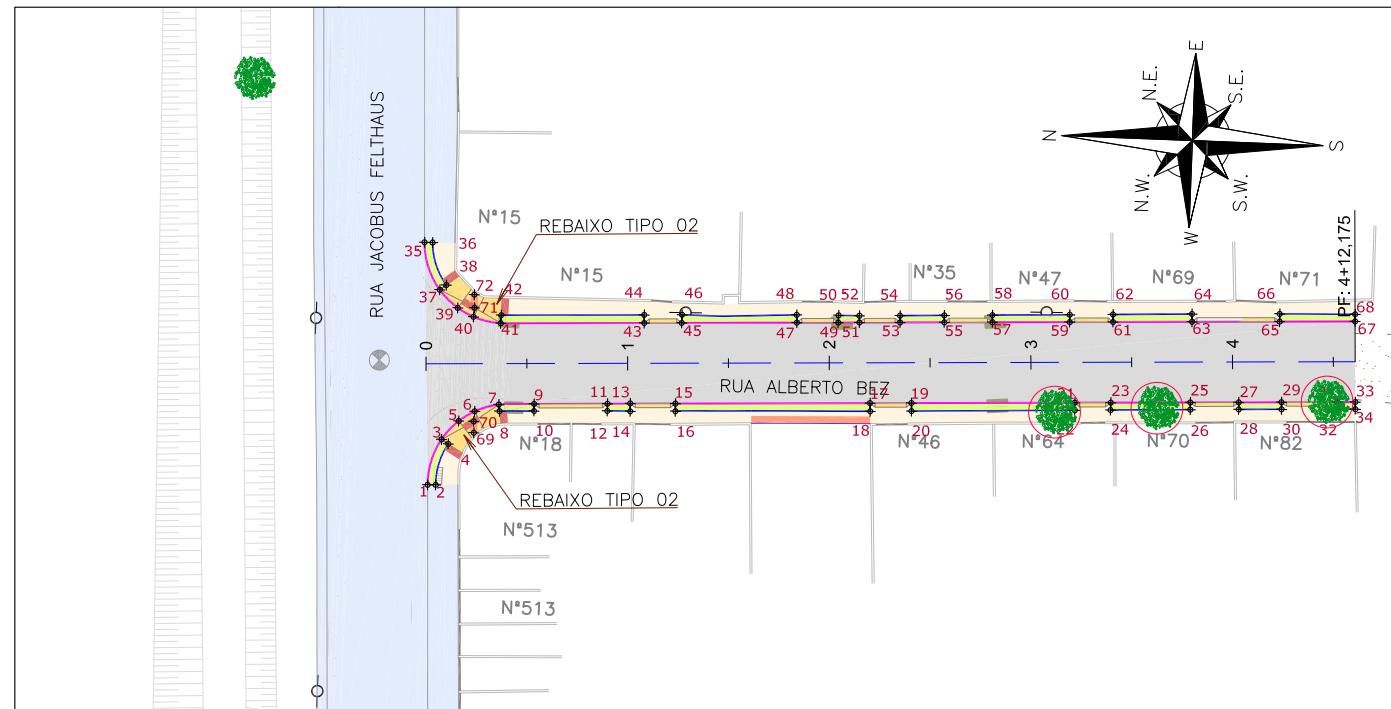


| Discriminação | Unidade | Qtde |
|--|----------------|--------|
| Execução de passeio com paver drenante | m ² | 292,00 |
| Podotátil (fornecimento e execução) | m ² | 8,00 |
| Canteiro (Planta de grama) - fornecimento e execução | m ² | 90,00 |
| Assentamento de guia (meio-fio) em trecho reto, confeccionada em concreto pré-fabricado, dimensões 100x15x13x30 cm (comprimento x base inferior x base superior x altura), para vias urbanas (uso vário). af_06/2016 | m | 203,00 |
| Viga de travamento em concreto (10x25cm) | m | 157,00 |

LEGENDA LEVANTAMENTO:

- PÓRTA
- MURO EXISTENTE
- PAVER EXISTENTE
- ASFALTO EXISTENTE
- BOCA DE LOBO
- CAIXA DE ESGOTO
- POSTE CONCRETO

LEGENDA PROJETO:

- ALINHAMENTO
- PAVIMENTO EM PAVER PROJETADO
- PROJETO DE RUAS ADJACENTES
- REBAIXO DOS ACESSOS EM PAVER
- REBAIXO ACESSIBILIDADE EM PAVER
- PISO PODOTÁTIL – GUIA
- PISO PODOTÁTIL – ALERTA
- PONTOS DE LOCAÇÃO

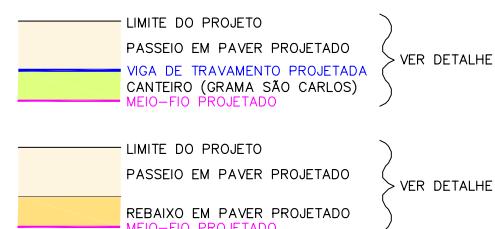

ÁRVORE A REMOVER

VER DETALHE A

VER DETALHE B

NOTAS:

1. VER NO PROJETO DE ACESSIBILIDADE E PAISAGISMO (CÓDIGO 1439DGLD0335): ESTRUTURAS DOS DETALHES "A" e "B", REBAIXOS DE ACESSIBILIDADE, REBAIXOS DE VEÍCULOS, POSICIONAMENTO DOS PODOTÁTEIS, MEIO-FIO E VIGA DE TRAVAMENTO.
2. VERIFICAR NOTAS DE SERVIÇO E PONTOS DE LOCAÇÃO DAS VIAS PROJETADAS E PASSEIOS (SuDS) NO VOLUME DE NOTAS DE SERVIÇO DE ACESSIBILIDADE;
3. PARA PERFEITO ENTENDIMENTO, ESTE DESENHO DEVERÁ SER IMPRESSO COLORIDO.

| REV | DATA | DESCRÍÇÃO | EXE | VER | APR |
|-----|----------|---------------------|------|-------|--------|
| 00 | 04/05/21 | EMISSÃO INICIAL | B.N. | E.R.N | M.B.S. |
| 01 | 31/05/21 | AJUSTES GERAIS | G.V. | E.R.N | M.B.S. |
| 02 | 28/06/21 | AJUSTES GERAIS | K.D. | E.R.N | M.B.S. |
| 03 | 05/07/21 | AJUSTES GERAIS | K.D. | E.R.N | M.B.S. |
| 04 | 19/07/21 | AJUSTES GERAIS | K.D. | E.R.N | M.B.S. |
| 05 | 30/09/21 | REVISÃO QUANTIDADES | B.N. | E.R.N | M.B.S. |



PREFEITURA MUNICIPAL
DE JOINVILLE

SECRETARIA DE ADMINISTRAÇÃO E
PLANEJAMENTO

DRENAGEM SUSTENTÁVEL - VILA NOVA

MARIA BERNARDETTE DE SOUSA SENDER
RESPONSÁVEL TÉCNICO

Maria Bernadete Souza Sender
(22 de Outubro de 2021 15:22 AST)

ART SC 7447764-8

CREA-SC 172586-9




ETAPA: PROJETOS EXECUTIVOS

**PROJETO DE ACESSIBILIDADE E
PAISAGÍSTICO
RUA ALBERTO BEZ**

DES. N° 1439DGLD0341

ESCALA IND. 01/01

FOLHA REV. 05

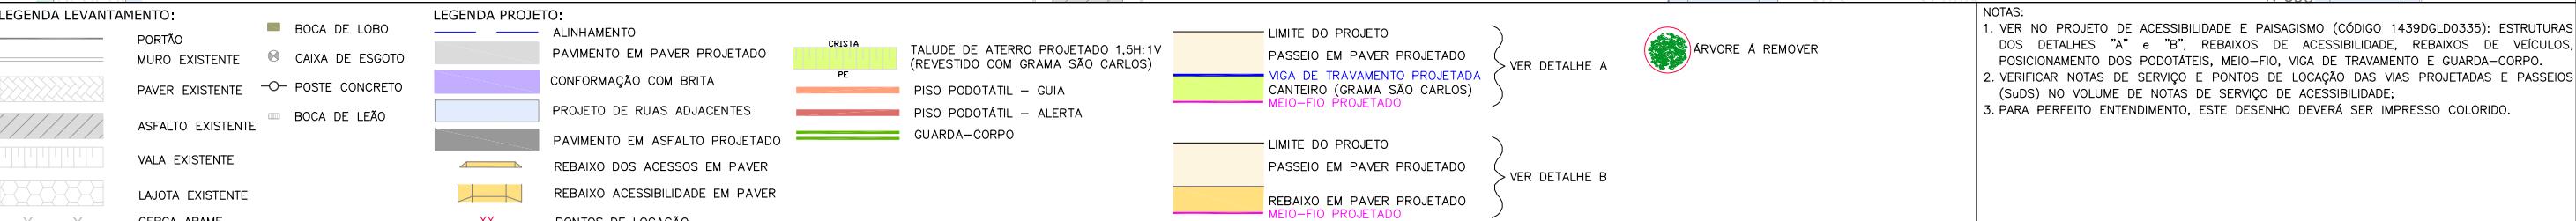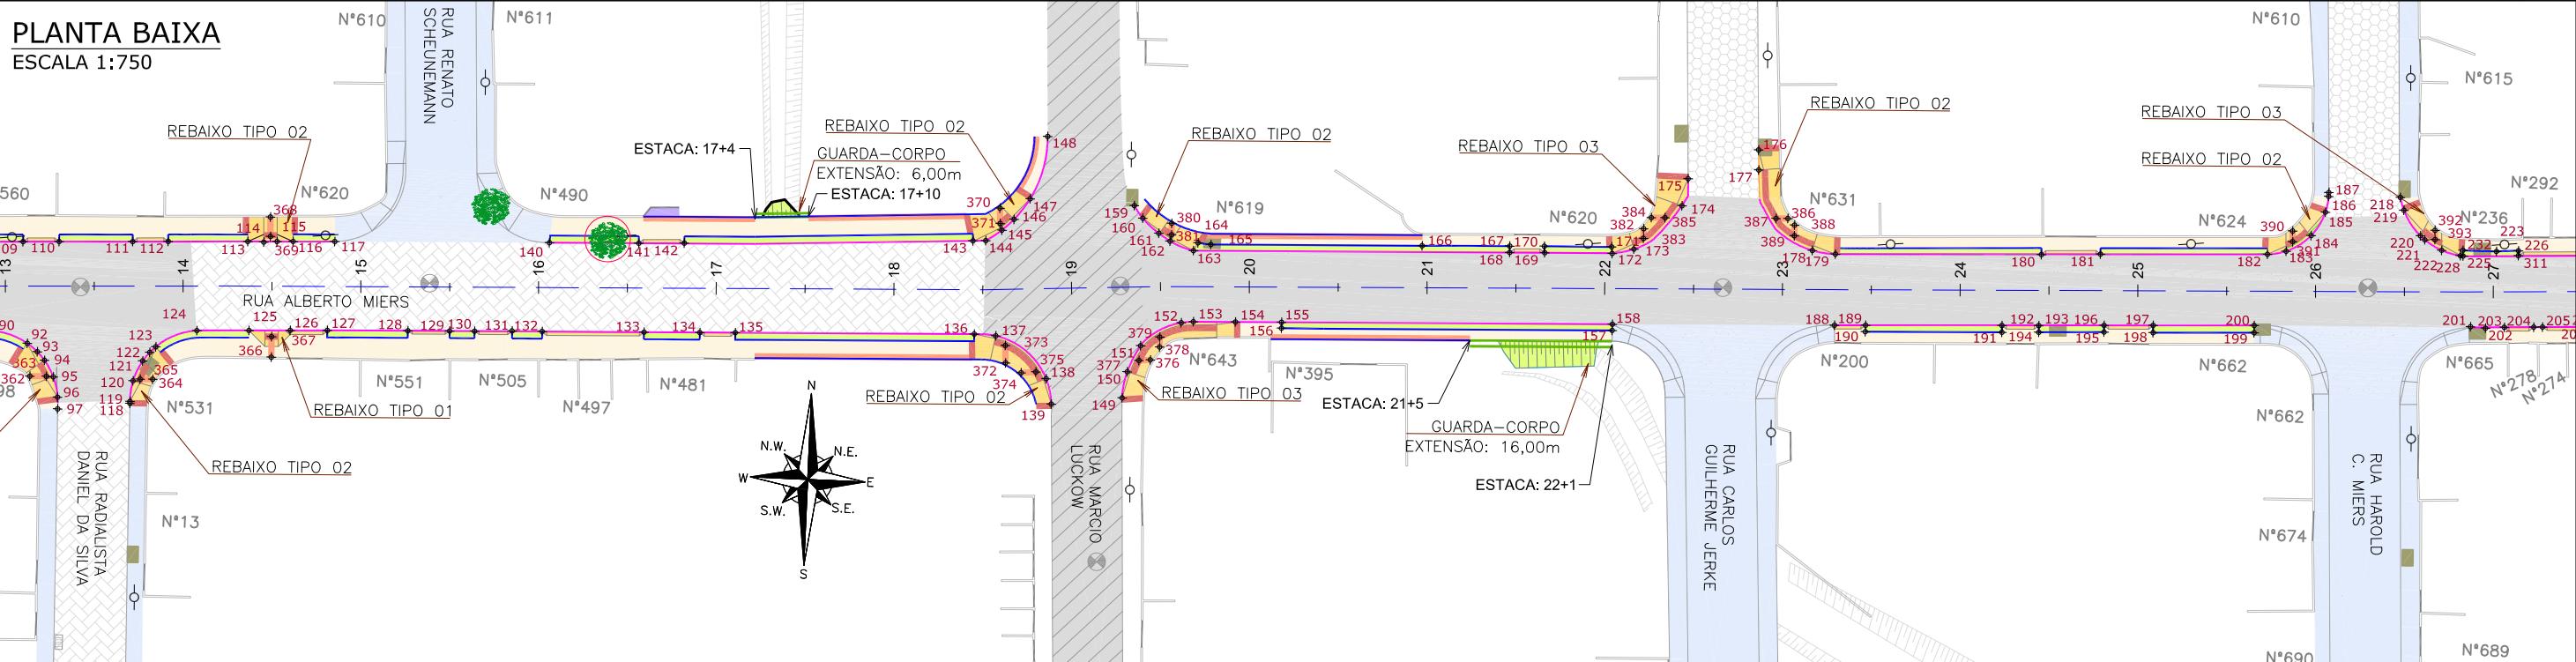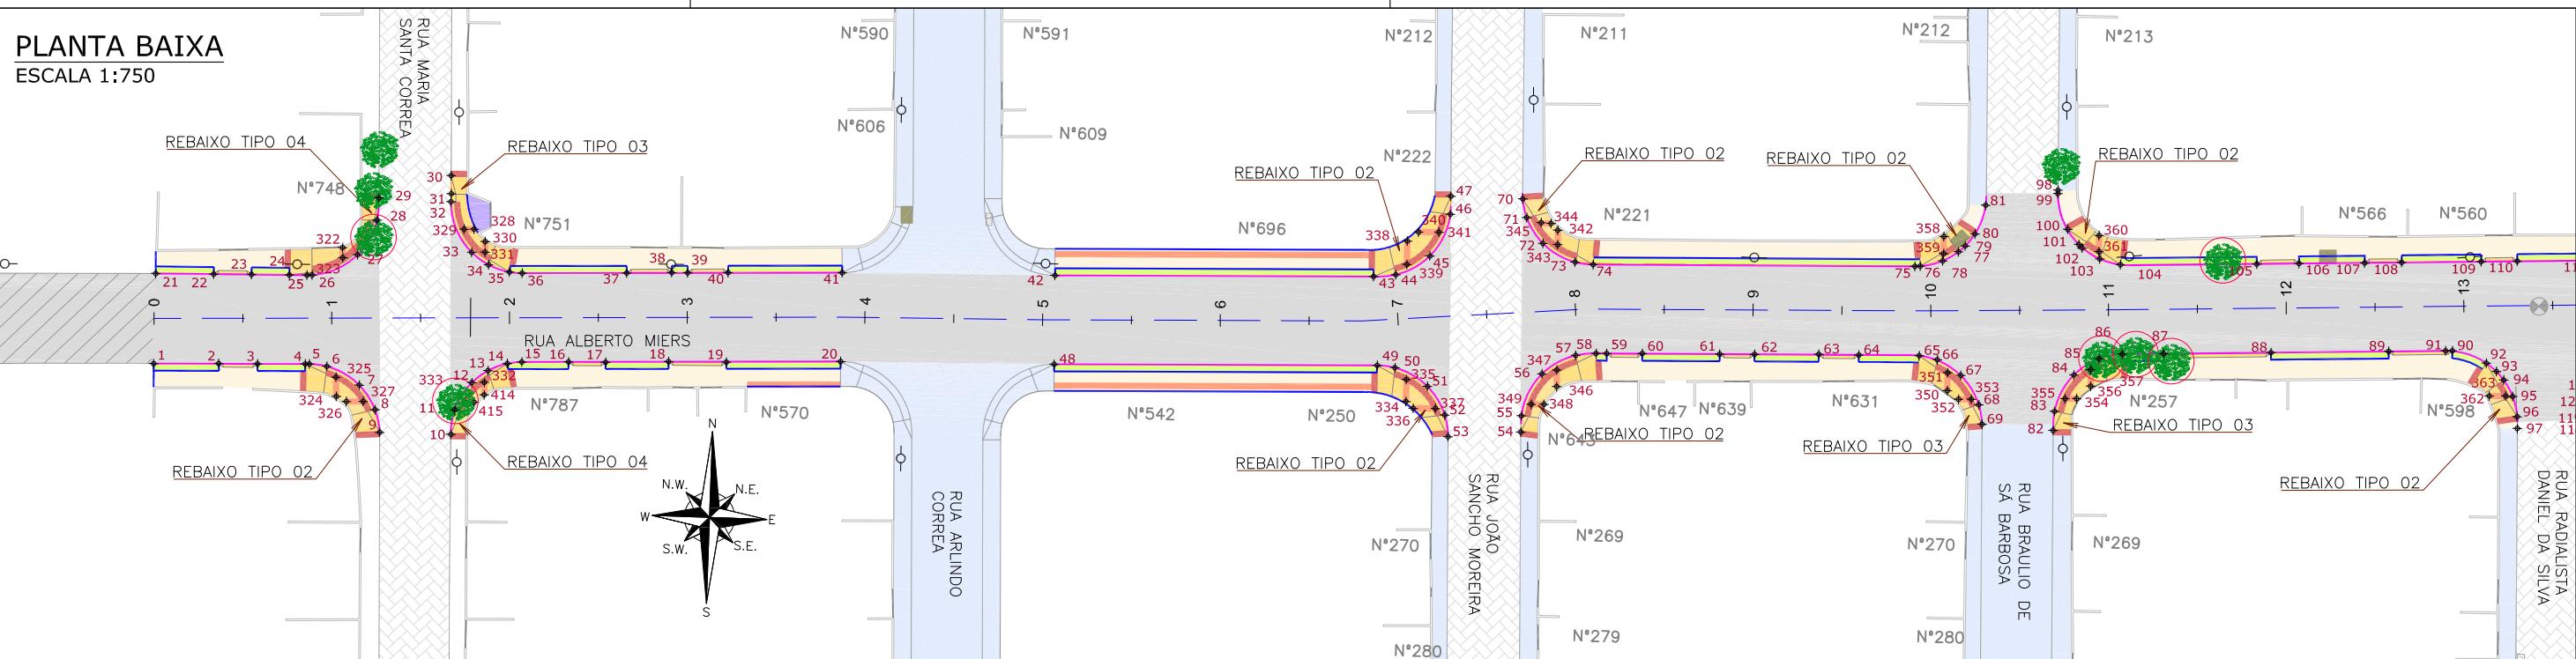

| REV | DATA | DESCRÍÇÃO | EXE | VER | APR | TYP SA ENGE CORPS GreenBlue Management azimute ENGENHARIA | PREFEITURA MUNICIPAL DE JOINVILLE SECRETARIA DE ADMINISTRAÇÃO E PLANEJAMENTO | DRENAGEM SUSTENTÁVEL - VILA NOVA | ETAPA: PROJETOS EXECUTIVOS | | |
|--|----------|---------------------|------|-------|--------|---|---|----------------------------------|----------------------------|-------------------|---------------|
| 00 | 04/05/21 | EMISSÃO INICIAL | B.N. | E.R.N | M.B.S. | | | | EXECUÇÃO | B.N. | DATA |
| 01 | 31/05/21 | AJUSTES GERAIS | G.V. | E.R.N | M.B.S. | | | | VERIFICAÇÃO | E.R.N. | DATA |
| 02 | 28/06/21 | AJUSTES GERAIS | K.D. | E.R.N | M.B.S. | | | | APROVAÇÃO | M.B.S. | DATA |
| 03 | 05/07/21 | AJUSTES GERAIS | K.D. | E.R.N | M.B.S. | | | | | | |
| 04 | 19/07/21 | AJUSTES GERAIS | K.D. | E.R.N | M.B.S. | | | | | | |
| 05 | 30/09/21 | REVISÃO QUANTIDADES | B.N. | E.R.N | M.B.S. | | | | | | |
| DES. N° 1439DGLD0342 ART SC 7447764-8 CREA-SC 172586-9 | | | | | | | | | | ESCALA IND. 01/02 | FOLHA REV. 05 |

1439DGLR0015-04-Vol 02_Tomo IV_Etapa 01_Parte 03

Relatório de auditoria final

2021-10-22

| | |
|------------------|--|
| Criado em: | 2021-10-22 |
| Por: | Sirleide Dias (sirleide@engecorps.com.br) |
| Status: | Assinado |
| ID da transação: | CBJCHBCAABAALNzYkaDLPhWBoRe8LflF7wqNSga4_xVx |

Histórico de "1439DGLR0015-04-Vol 02_Tomo IV_Etapa 01_Parte 03"

 Documento criado por Sirleide Dias (sirleide@engecorps.com.br)

2021-10-22 - 2:37:57 GMT- Endereço IP: 131.72.63.141

 Documento enviado por email para Maria Bernardete Sousa Sender (bernadete@engecorps.com.br) para assinatura

2021-10-22 - 2:41:09 GMT

 Email visualizado por Maria Bernardete Sousa Sender (bernadete@engecorps.com.br)

2021-10-22 - 22:21:48 GMT- Endereço IP: 189.120.77.184

 Documento assinado eletronicamente por Maria Bernardete Sousa Sender (bernadete@engecorps.com.br)

Data da assinatura: 2021-10-22 - 22:22:22 GMT - Fonte da hora: servidor- Endereço IP: 189.120.77.184


 Contrato finalizado.

2021-10-22 - 22:22:22 GMT



Adobe Sign

PLANTA BAIXA
ESCALA 1:750

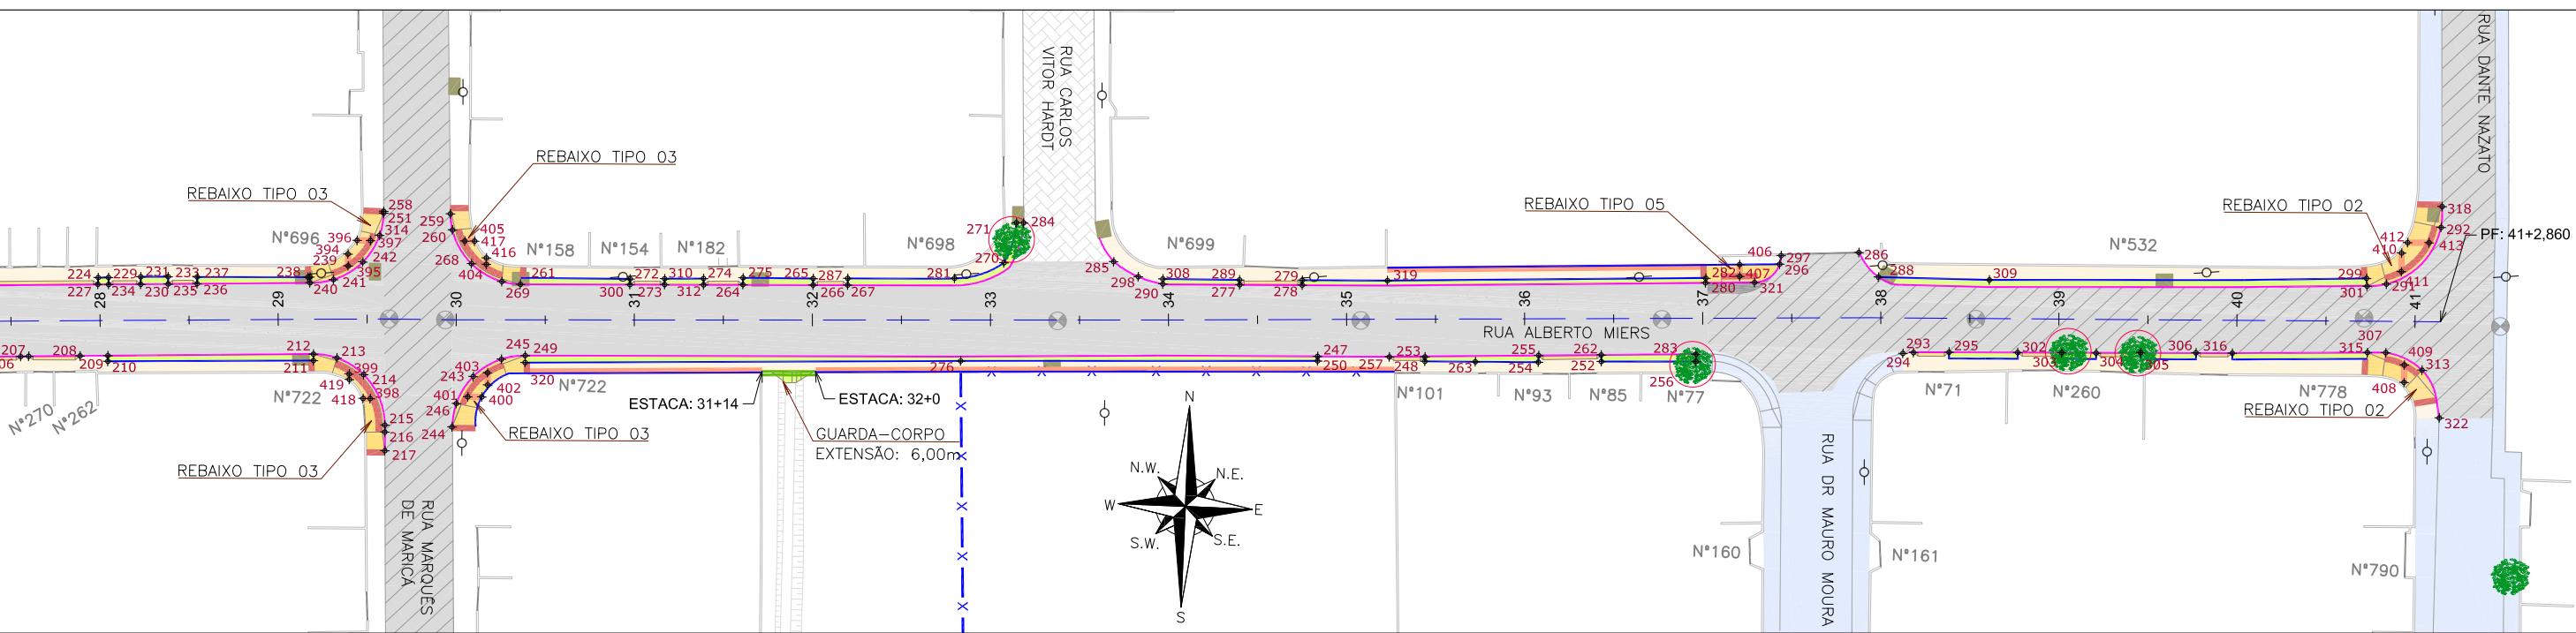

| Discriminação | Unidade | Qtde |
|---|----------------|-------------|
| Execução de passeio com paver drenante | m ² | 2.784,0 |
| Lastro de brita comercial | m ³ | 1,3 |
| Podotátil (fornecimento e execução) | m ² | 195,0 |
| Canteiro (Plantio de grama) - fornecimento e execução | m ² | 654,0 |
| Assentamento de guia (meio-fio) em trecho reto, confeccionada em concreto pré-fabricado, dimensões: 100x15x3x30 cm (comprimento x base inferior x base superior x altura), para vias urbanas (uso viário), af_05/2016 | m | 1.593,0 |
| Viga de travamento em concreto (10x25cm) | m | 1.446,0 |
| Plantio de grama em placas, af_05/2018 | m ² | 46,5 |
| Guarda-corpo de concreto - materiais, moldagem e colocação | m | 28,0 |

LEGENDA LEVANTAMENTO

| | | |
|-------------------|---|----------|
| PORTÃO | | BOCA DE |
| MURO EXISTENTE | | CAIXA DE |
| PAVER EXISTENTE |  | POSTE CO |
| ACEALTO EXISTENTE |  | BOCA DE |

LEGENDA PROJETO

ALINHAMENTO
PAVIMENTO EM PAVER PROJETADO
CONFORMAÇÃO COM BRITA
PROJETO DE RUAS ADJACENTES

CRISTA TALUDE DE ATERRA
(REVESTIDO COM G)
PE

PISO PODOTÁTIL —

PISO PODOTÁTIL —

O PROJETADO 1,5H:1V
RAMA SÃO CARLOS)

- GUIA
- ALERTA


LIMITE DO PROJETO
PASSEIO EM PAVER PROJETADO
VIGA DE TRAVAMENTO PROJETADA
CANTEIRO (GRAMA SÃO CARLOS)
MEIO-FIO PROJETADO

NOTAS:

1. VER NO PROJETO DE ACESSIBILIDADE E PAISAGISMO (CÓDIGO 1439DGLD0335): ESTRUTURAS DOS DETALHES "A" e "B", REBAIXOS DE ACESSIBILIDADE, REBAIXOS DE VEÍCULOS, POSICIONAMENTO DOS PODOTÁEIS, MEIO-FIO, VIGA DE TRAVAMENTO E GUARDA-CORPO.
2. VERIFICAR NOTAS DE SERVIÇO E PONTOS DE LOCAÇÃO DAS VIAS PROJETADAS E PASSEIOS (SuDs) NO VOLUME DE NOTAS DE SERVIÇO DE ACESSIBILIDADE;
3. PARA PERFEITO ENTENDIMENTO, ESTE DESENHO DEVERÁ SER IMPRESSO COLORIDO.

| REV | DATA | DESCRÍÇÃO | EXE | VER | APR | TYPSA | ENGE CORPS GrupoTYPSA | GreenBlue Management GrupoTYPSA | azimute ENGENHARIA | PREFEITURA MUNICIPAL DE JOINVILLE | ETAPA: | PROJETOS EXECUTIVOS | | |
|-----|----------|---------------------|------|-------|--------|-------------|--------------------------|---------------------------------------|-----------------------|---|---------|--|----------------|----------------|
| 00 | 04/05/21 | EMISSÃO INICIAL | B.N. | E.R.N | M.B.S. | | | | | | | PROJETO DE ACESSIBILIDADE E PAISAGÍSTICO RUA ALBERTO MIERS | | |
| 01 | 31/05/21 | AJUSTES GERAIS | G.V. | E.R.N | M.B.S. | | | | | SECRETARIA DE ADMINISTRAÇÃO E PLANEJAMENTO | | | | |
| 02 | 28/06/21 | AJUSTES GERAIS | K.D. | E.R.N | M.B.S. | EXECUÇÃO | B.N. | | | DRENAGEM SUSTENTÁVEL - VILA NOVA | | | | |
| 03 | 05/07/21 | AJUSTES GERAIS | K.D. | E.R.N | M.B.S. | VERIFICAÇÃO | | B.N. | 30/09/21 | | | | | |
| 04 | 19/07/21 | AJUSTES GERAIS | K.D. | E.R.N | M.B.S. | E.R.N. | | | 30/09/21 | MARIA BERNARDETE DE SOUSA SENDER RESPONSÁVEL TÉCNICO <i>Maria Bernadete Sousa Sender</i> <small>Maria Bernadete Sousa Sender (22 de Outubro de 2021 19:23 ADT)</small> | DES. N° | 1439DGLD0342 | ESCALA IND. | FOLHA 02/02 |
| 05 | 30/09/21 | REVISÃO QUANTIDADES | B.N. | E.R.N | M.B.S. | APROVAÇÃO | M.B.S. | | 30/09/21 | ART SC 7447764-8 CREA-SC 172586-9 | REV. | 05 | | |

PLANTA BAIXA
ESCALA 1:750

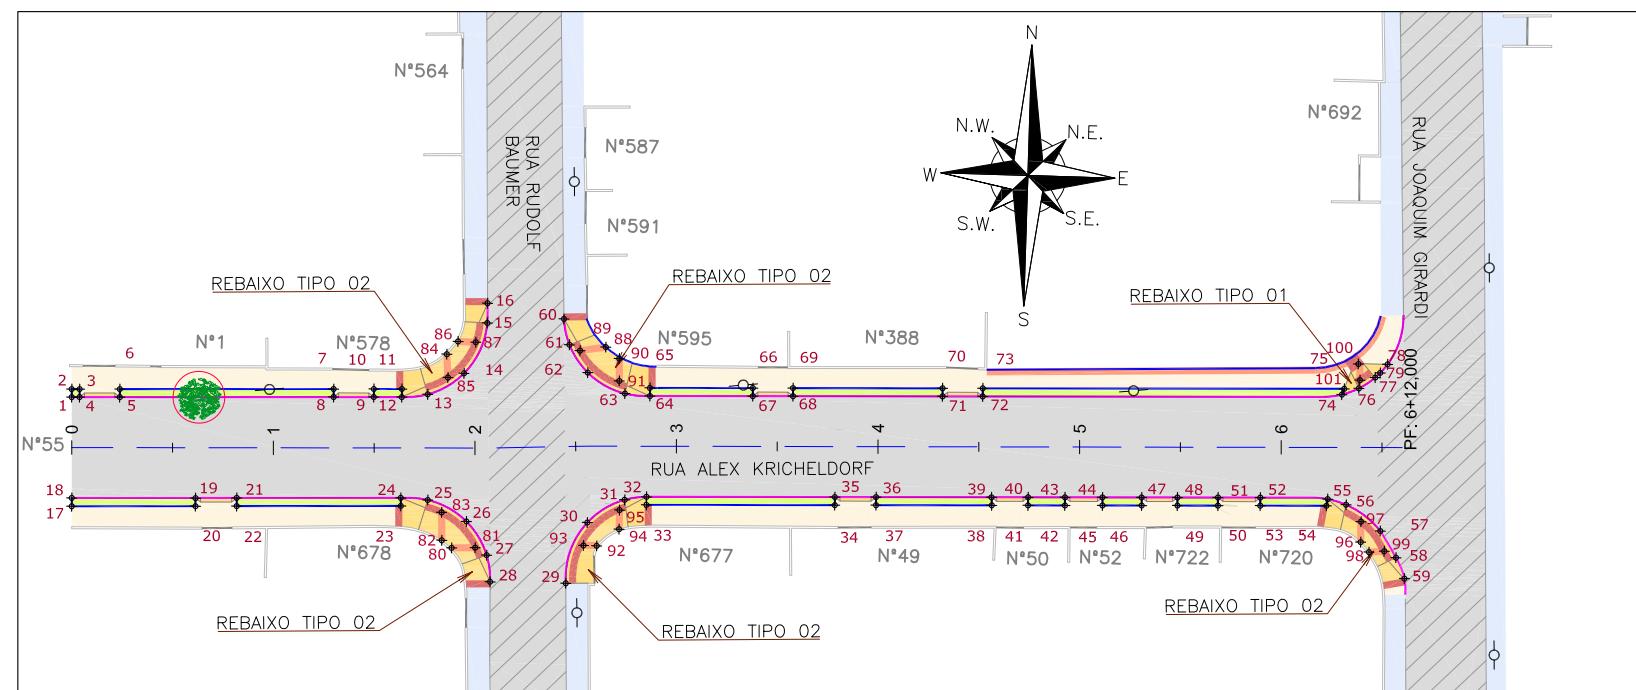

| Discriminação | Unidade | Qtde |
|---|----------------|--------|
| Execução de passeio com paver drenante | m ² | 611,00 |
| Podotátil (fornecimento e execução) | m ² | 34,00 |
| Canteiro (Plantio de grama) - fornecimento e execução | m ² | 130,00 |
| Assentamento de guia (meio-fio) em trecho reto, confeccionada em concreto pré-fabricado, dimensões 100x15x13x30 cm (comprimento x base inferior x base superior x altura), para vias urbanas (uso viário). af_06/2016 | m | 294,00 |
| Viga de travamento em concreto (10x25cm) | m | 247,00 |

LEGENDA LEVANTAMENTO:

- PÓRTÃO
- MURO EXISTENTE
- ASFALTO EXISTENTE
- BOCA DE LOBO
- CAIXA DE ESGOTO
- POSTE CONCRETO
- BOCA DE LOBO COM GRELHA

LEGENDA PROJETO:

- ALINHAMENTO
- PAVIMENTO EM PAVER PROJETADO
- PROJETO DE RUAS ADJACENTES
- REBAIXO DOS ACESSOS EM PAVER
- REBAIXO ACESSIBILIDADE EM PAVER
- PISO PODOTÁIL – GUIA
- PISO PODOTÁIL – ALERTA
- PONTOS DE LOCAÇÃO

LIMITE DO PROJETO
PASSEIO EM PAVER PROJETADO
VIGA DE TRAVAMENTO PROJETADA
CANTEIRO (GRAMA SÃO CARLOS)
MEIO-FIO PROJETADO

LIMITE DO PROJETO
PASSEIO EM PAVER PROJETADO
REBAIXO EM PAVER PROJETADO
MEIO-FIO PROJETADO



ARVORE EXISTENTE

VER DETALHE A

VER DETALHE B

NOTAS:

1. VER NO PROJETO DE ACESSIBILIDADE E PAISAGISMO (CÓDIGO 1439DGLD0335): ESTRUTURAS DOS DETALHES "A" E "B", REBAIXOS DE ACESSIBILIDADE, REBAIXOS DE VEÍCULOS, POSICIONAMENTO DOS PODOTÁTEIS, MEIO-FIO E VIGA DE TRAVAMENTO.
2. VERIFICAR NOTAS DE SERVIÇO E PONTOS DE LOCAÇÃO DAS VIAS PROJETADAS E PASSEIOS (SuDS) NO VOLUME DE NOTAS DE SERVIÇO DE ACESSIBILIDADE;
3. PARA PERFEITO ENTENDIMENTO, ESTE DESENHO DEVERÁ SER IMPRESSO COLORIDO.

| REV | DATA | DESCRÍÇÃO | EXE | VER | APR | TYPSA | ENGECORPS | GreenBlue Management | azimute ENGENHARIA |
|-----|----------|---------------------|------|-------|--------|-----------------------|------------------|----------------------|---|
| 00 | 04/05/21 | EMISSÃO INICIAL | B.N. | E.R.N | M.B.S. | | | | |
| 01 | 31/05/21 | AJUSTES GERAIS | G.V. | E.R.N | M.B.S. | | | | |
| 02 | 28/06/21 | AJUSTES GERAIS | K.D. | E.R.N | M.B.S. | | | | |
| 03 | 05/07/21 | AJUSTES GERAIS | K.D. | E.R.N | M.B.S. | EXECUÇÃO B.N. | DATA 30/09/21 | | DRENAGEM SUSTENTÁVEL - VILA NOVA |
| 04 | 19/07/21 | AJUSTES GERAIS | K.D. | E.R.N | M.B.S. | VERIFICAÇÃO E.R.N. | DATA 30/09/21 | | MARIA BERNARDETE DE SOUSA SENDER RESPONSÁVEL TÉCNICO <i>Maria.Bernardete.Sousa.Sender</i> |
| 05 | 30/09/21 | REVISÃO QUANTIDADES | B.N. | E.R.N | M.B.S. | APROVAÇÃO M.B.S. | DATA 30/09/21 | | DES. N° 1439DGLD0343 ART SC 7447764-8 CREA-SC 172586-9 |




PREFEITURA MUNICIPAL
DE JOINVILLE

SECRETARIA DE ADMINISTRAÇÃO E
PLANEJAMENTO


ETAPA:
PROJETOS EXECUTIVOS

PROJETO DE ACESSIBILIDADE E
PAISAGÍSTICO
RUA ALEX KRICHELDORF
(TRECHO 01)

ESCALA
IND.
01/01
REV.
05

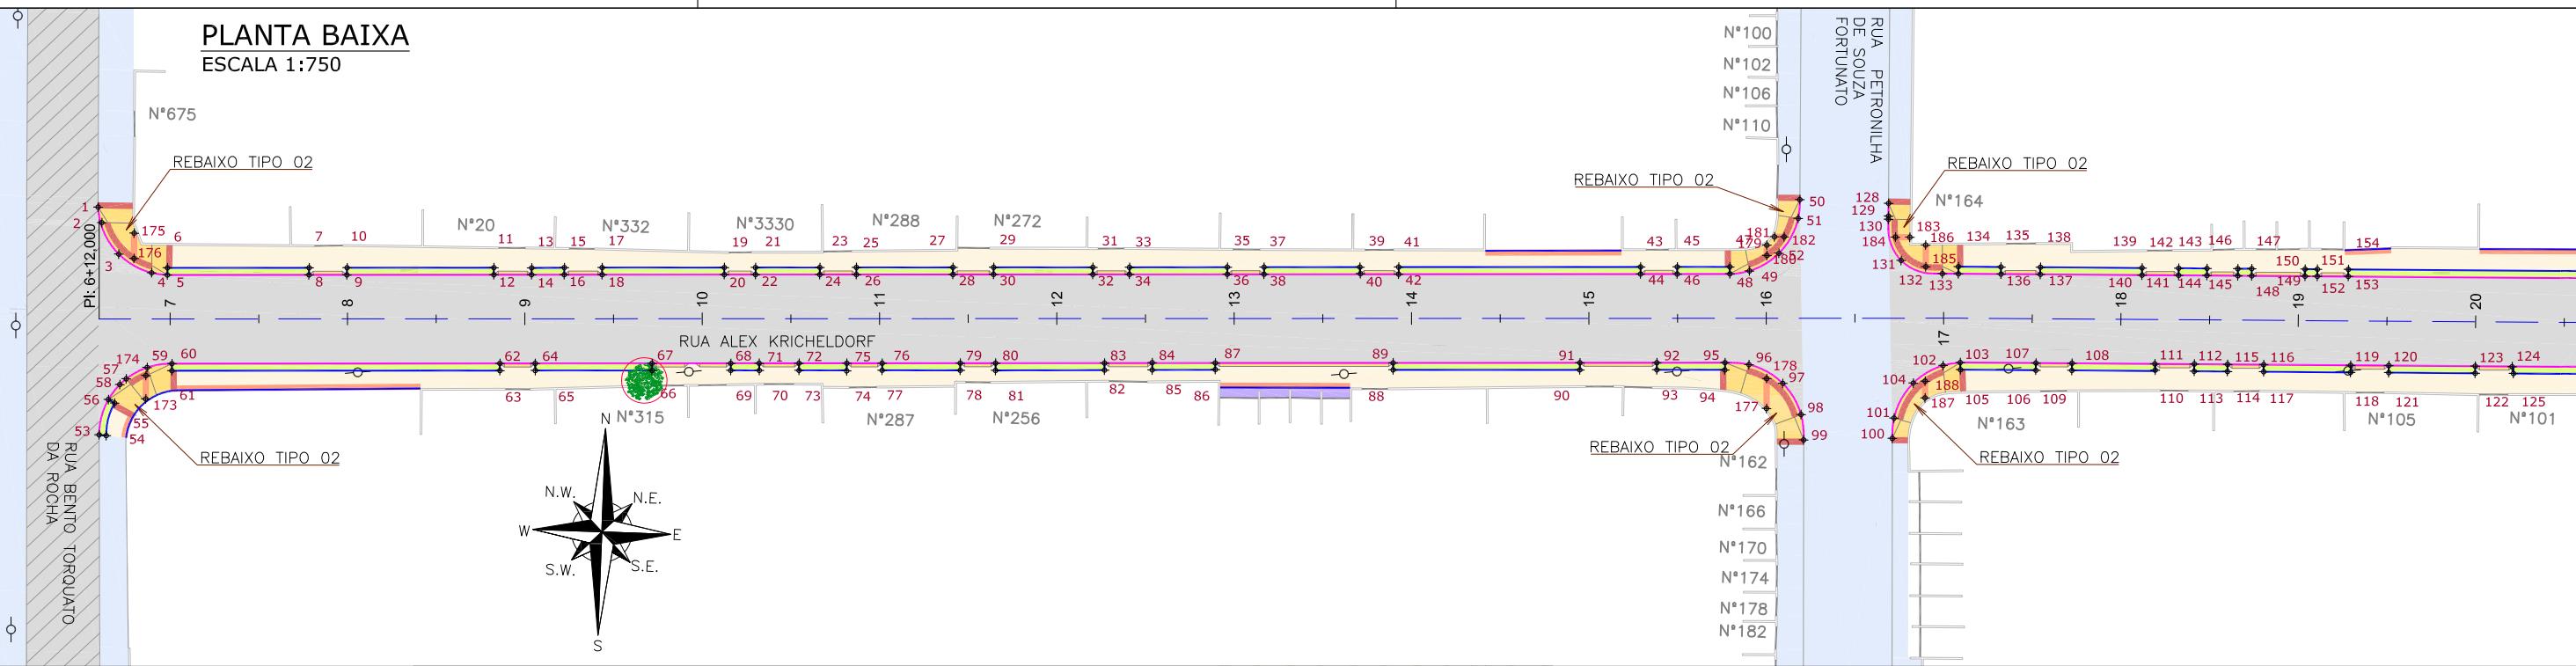

PLANTA BAIXA
ESCALA 1:750

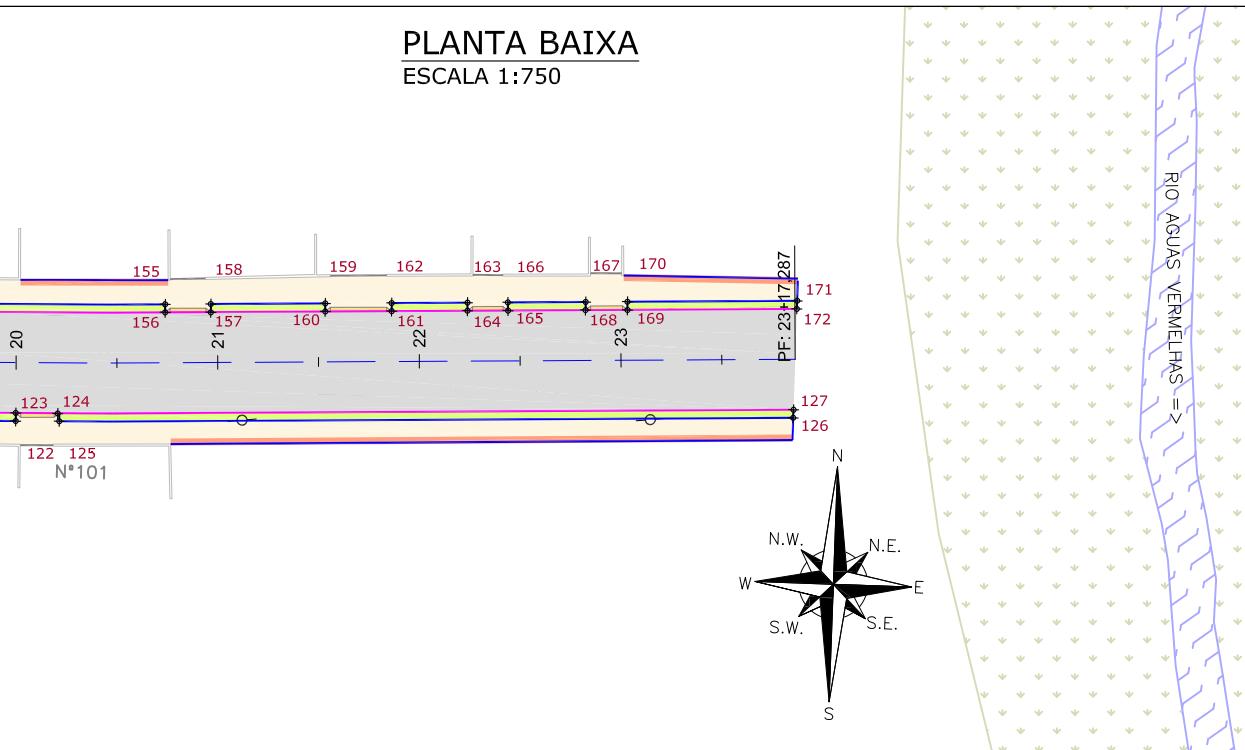


| Discriminação | Unidade | Qtd |
|---|---------|----------|
| Execução de passeio com paver drenante | m² | 1.603,00 |
| Lastro de brita comercial | m³ | 1,80 |
| Podotátil (fornecimento e execução) | m² | 66,00 |
| Canteiro (Plantio de grama) - fornecimento e execução | m² | 371,00 |
| Assentamento de guia (meio-fio) em trecho reto, confeccionada em concreto pré-fabricado, dimensões 100x15x13x30 cm (comprimento xbase inferior xbase superior x altura), para vias urbanas (uso viário). af_06/2016 | m | 738,00 |
| Viga de travamento em concreto (10x25cm) | m | 726,00 |

LEGENDA LEVANTAMENTO:

- PÓRTÃO
- MURO EXISTENTE
- ASFALTO EXISTENTE
- RIO
- VEGETAÇÃO
- POSTE CONCRETO
- BOCA DE LOBO COM GRELHA

LEGENDA PROJETO:

- ALINHAMENTO
- PAVIMENTO EM PAVER PROJETADO
- PROJETO DE RUAS ADJACENTES
- CONFORMAÇÃO COM BRITA
- REBAIXO DOS ACESSOS EM PAVER
- PONTOS DE LOCAÇÃO
- PISO PODOTÁIL – GUIA
- PISO PODOTÁIL – ALERTA
- CANTEIRO (GRAMA SÃO CARLOS) MEIO-FIO PROJETADO
- LIMITE DO PROJETO PASSEIO EM PAVER PROJETADO VIGA DE TRAVAMENTO PROJETADA
- LIMITE DO PROJETO PASSEIO EM PAVER PROJETADO REBAIXO EM PAVER PROJETADO
- MEIO-FIO PROJETADO

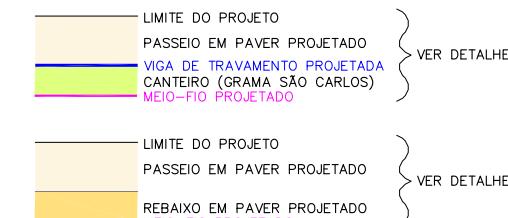

ARVORE À REMOVER

| REV | DATA | DESCRIÇÃO | EXE | VER | APR |
|-----|----------|---------------------|------|-------|--------|
| 00 | 04/05/21 | EMISSÃO INICIAL | B.N. | E.R.N | M.B.S. |
| 01 | 31/05/21 | AJUSTES GERAIS | G.V. | E.R.N | M.B.S. |
| 02 | 28/06/21 | AJUSTES GERAIS | K.D. | E.R.N | M.B.S. |
| 03 | 05/07/21 | AJUSTES GERAIS | K.D. | E.R.N | M.B.S. |
| 04 | 19/07/21 | AJUSTES GERAIS | K.D. | E.R.N | M.B.S. |
| 05 | 30/09/21 | REVISÃO QUANTIDADES | B.N. | E.R.N | M.B.S. |



PREFEITURA MUNICIPAL DE JOINVILLE
SECRETARIA DE ADMINISTRAÇÃO E PLANEJAMENTO


DRENAGEM SUSTENTÁVEL - VILA NOVA

MARIA BERNARDETE DE SOUSA SENDER
RESPONSÁVEL TÉCNICO
Maria.Bernardete.Sousa.Sender
ART SC 7447764-8
CREA-SC 172586-9

ETAPA: PROJETOS EXECUTIVOS
PROJETO DE ACESSIBILIDADE E PAISAGÍSTICO RUA ALEX KRICHeldorf (TRECHO 02)
DES. N° 1439DGLD0344
ESCALA IND. 01/01
FOLHA REV. 05
01/01

PLANTA BAIXA

ESCALA 1:750

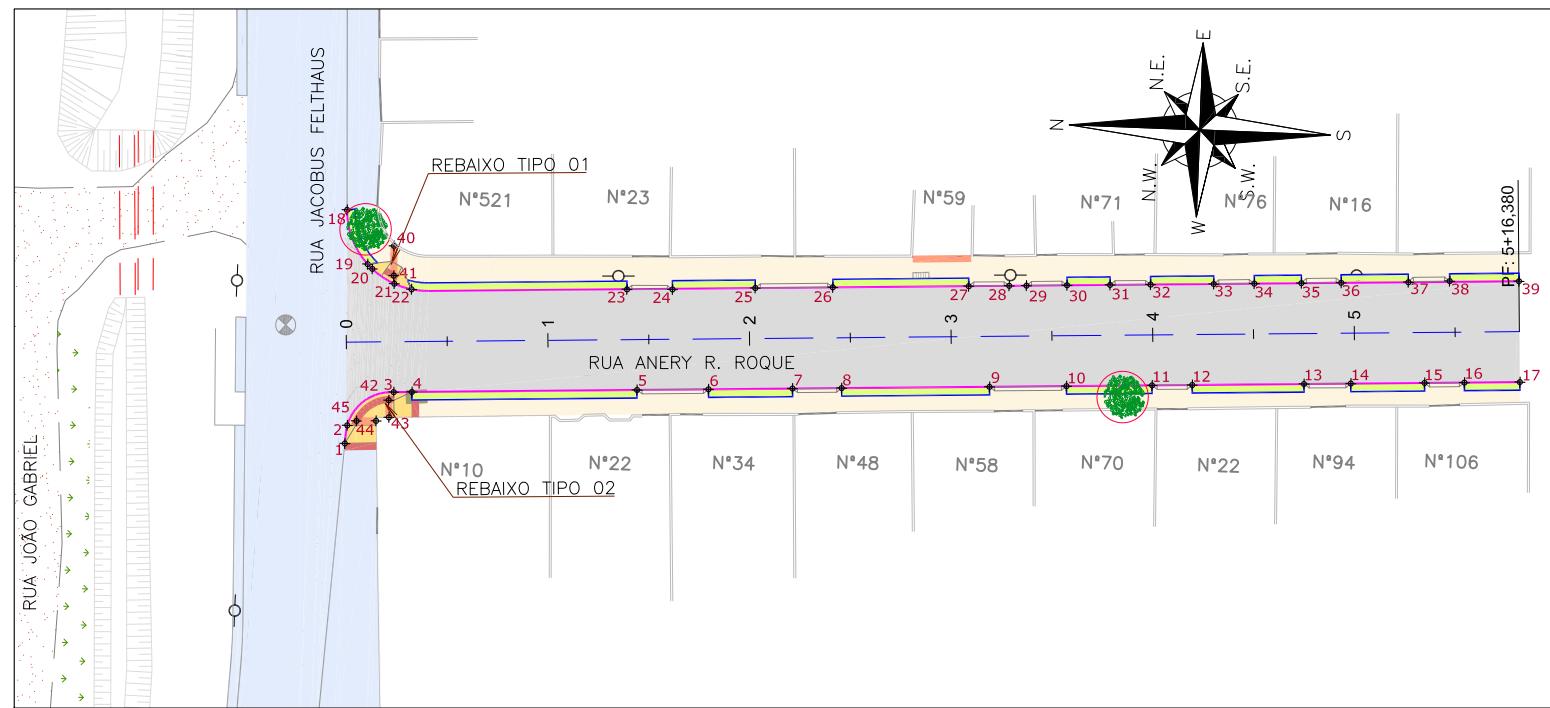


| Discriminação | Unidade | Qtde |
|--|----------------|--------|
| Execução de passeio com paver drenante | m ² | 502,00 |
| Podotátil (fornecimento e execução) | m ² | 13,00 |
| Canteiro (Plantio de grama) - fornecimento e execução | m ² | 125,00 |
| Assentamento de guia (meio-fio) em trecho reto, confeccionada em concreto pré-fabricado, dimensões 100x15x1x30 cm (comprimento x base inferior x base superior x altura), para vias urbanas (uso viário), af_06/2016 | m | 259,00 |
| Viga de travamento em concreto (10x25cm) | m | 234,00 |

LEGENDA LEVANTAMENTO:

- PÓRTÃO
- MURO EXISTENTE
- CAIXA DE ESGOTO
- POSTE CONCRETO

LEGENDA PROJETO:

- ALINHAMENTO
- PAVIMENTO EM PAVER PROJETADO
- PROJETO DE RUAS ADJACENTES
- REBAIXO DOS ACESSOS EM PAVER
- REBAIXO ACESSIBILIDADE EM PAVER
- PISO PODOTÁIL – GUIA
- PISO PODOTÁIL – ALERTA
- PONTOS DE LOCAÇÃO

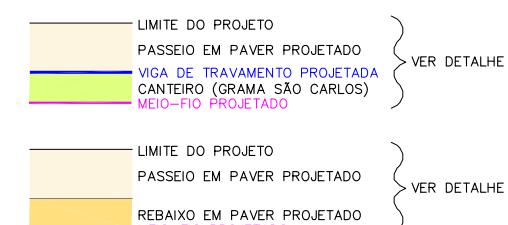

ÁRVORE À REMOVER
VER DETALHE A

VER DETALHE B

NOTAS:

- VER NO PROJETO DE ACESSIBILIDADE E PAISAGÍSTICO (CÓDIGO 1439DGLD0335): ESTRUTURAS DOS DETALHES "A" E "B", REBAIXOS DE ACESSIBILIDADE, REBAIXOS DE VEÍCULOS, POSICIONAMENTO DOS PODOTÁTEIS, MEIO-FIO, VIGA DE TRAVAMENTO.
- VERIFICAR NOTAS DE SERVIÇO E PONTOS DE LOCAÇÃO DAS VIAS PROJETADAS E PASSEIOS (SuDS) NO VOLUME DE NOTAS DE SERVIÇO DE ACESSIBILIDADE;
- PARA PERFEITO ENTENDIMENTO, ESTE DESENHO DEVERÁ SER IMPRESSO COLORIDO.

| REV | DATA | DESCRIÇÃO | EXE | VER | APR |
|-----|----------|---------------------|------|-------|--------|
| 00 | 04/05/21 | EMISSÃO INICIAL | B.N. | E.R.N | M.B.S. |
| 01 | 31/05/21 | AJUSTES GERAIS | G.V. | E.R.N | M.B.S. |
| 02 | 28/06/21 | AJUSTES GERAIS | K.D. | E.R.N | M.B.S. |
| 03 | 05/07/21 | AJUSTES GERAIS | K.D. | E.R.N | M.B.S. |
| 04 | 19/07/21 | AJUSTES GERAIS | K.D. | E.R.N | M.B.S. |
| 05 | 30/09/21 | REVISÃO QUANTIDADES | B.N. | E.R.N | M.B.S. |



PREFEITURA MUNICIPAL
DE JOINVILLE

SECRETARIA DE ADMINISTRAÇÃO E
PLANEJAMENTO

DRENAGEM SUSTENTÁVEL - VILA NOVA

MARIA BERNARDETTE DE SOUSA SENDER
RESPONSÁVEL TÉCNICO

Maria Bernadete Souza Sender (22 de Outubro de 2021 19:23 ADT)

ART SC 7447764-8
CREA-SC 172586-9



ETAPA: PROJETOS EXECUTIVOS

PROJETO DE ACESSIBILIDADE E PAISAGÍSTICO RUA ANERY R. ROQUE

DES. N° 1439DGLD0345

ESCALA IND. 01/01

FOLHA REV. 05

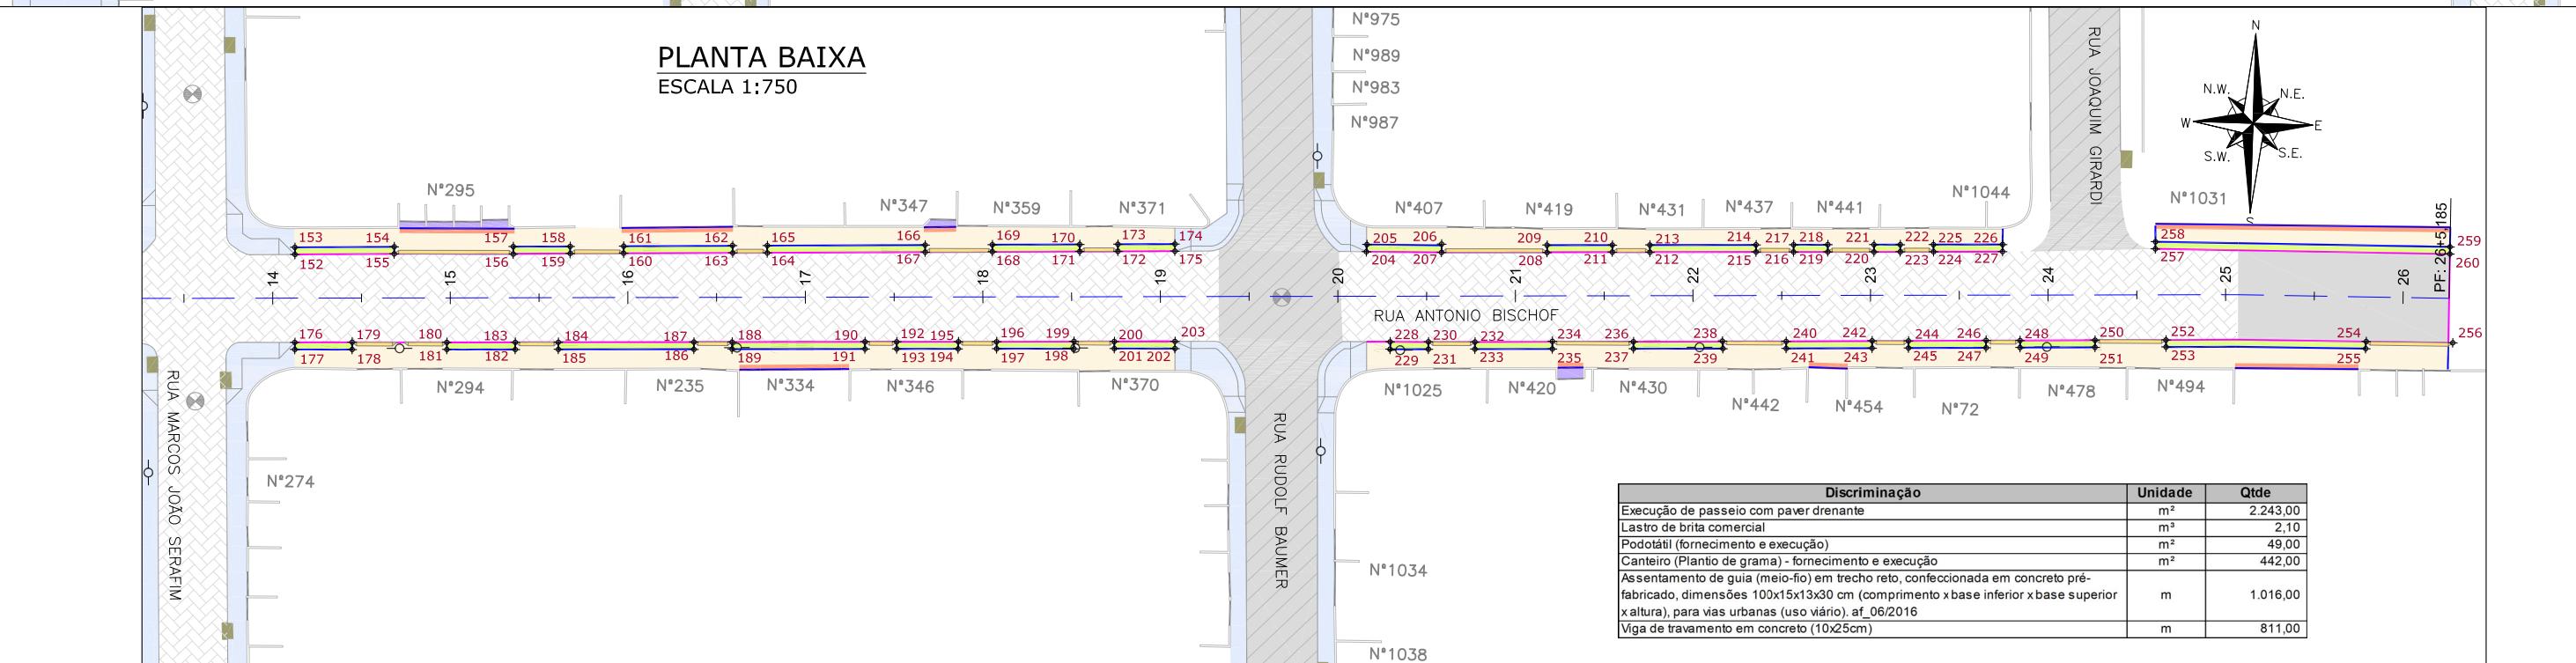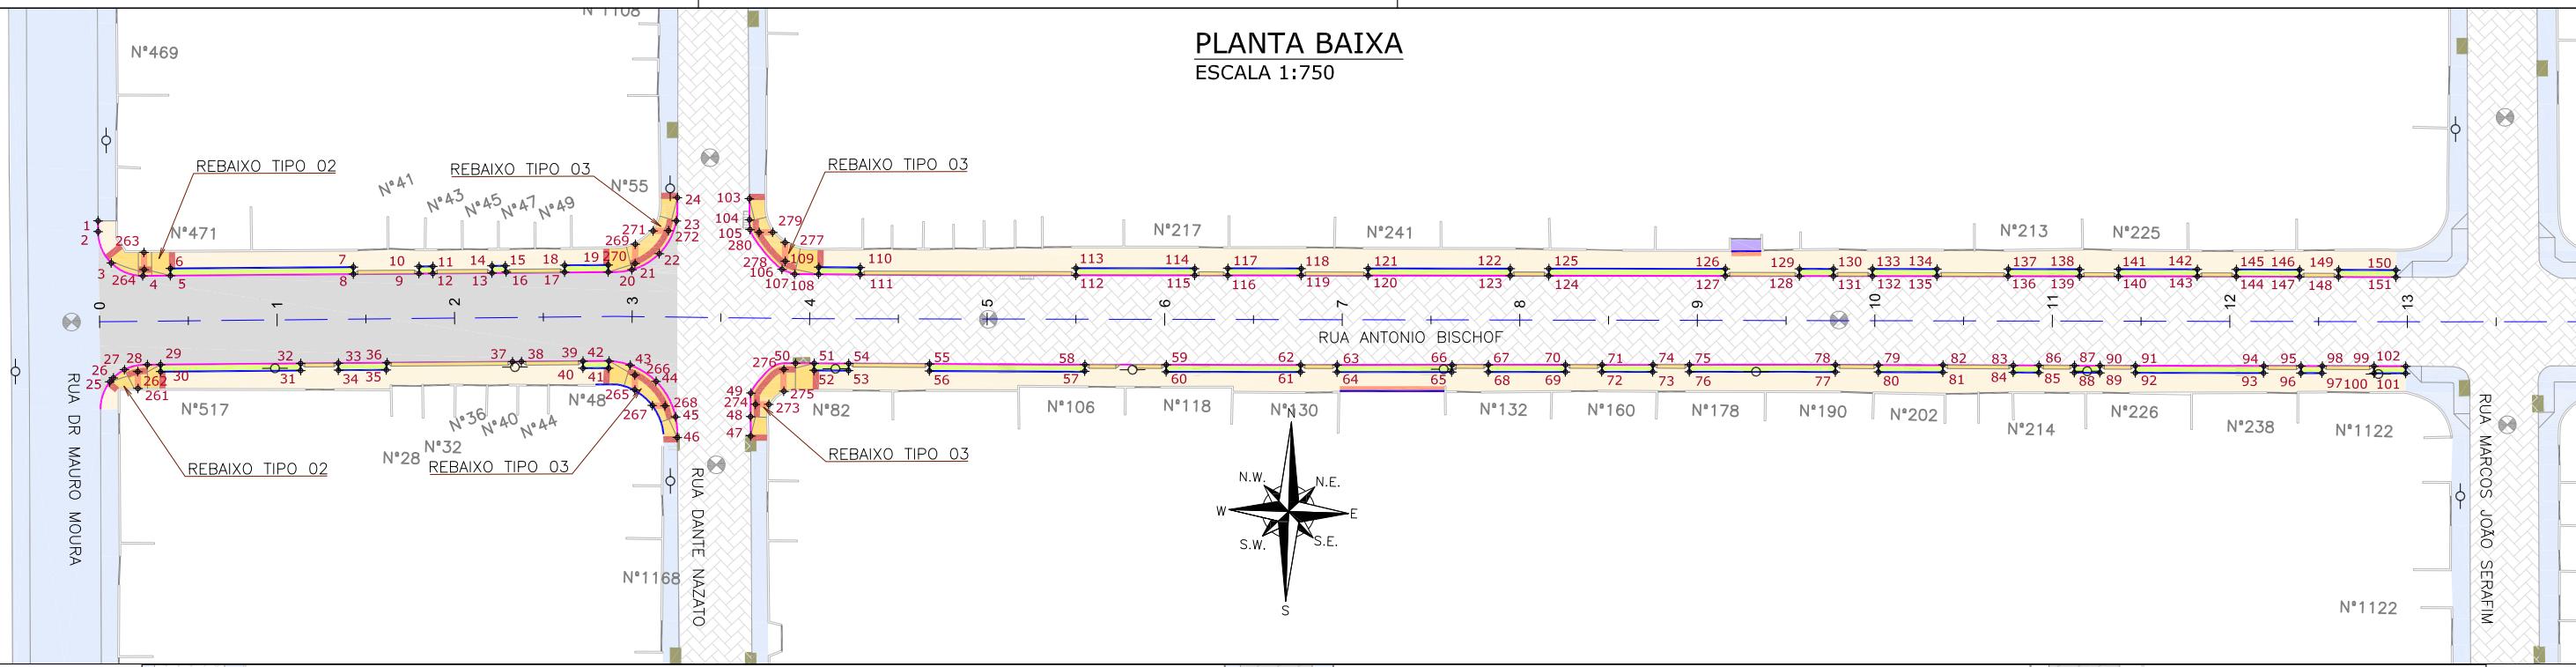

LEGENDA LEVANTAMENTO:

- PÓRTÃO
- MURO EXISTENTE
- PAVER EXISTENTE
- ASFALTO EXISTENTE
- POSTE CONCRETO
- BOCA DE LÉAO

LEGENDA PROJETO:

- ALINHAMENTO
- PAVIMENTO EM PAVER PROJETADO
- CONFORMAÇÃO COM BRITA
- PROJETO DE RUAS ADJACENTES
- REBAIXO DOS ACESSOS EM PAVER
- REBAIXO ACESSIBILIDADE EM PAVER
- PISO PODOTÁIL - GUIA
- PISO PODOTÁIL - ALERTA
- PONTOS DE LOCALIZAÇÃO

LIMITE DO PROJETO

PASSEIO EM PAVER PROJETADO

VIGA DE TRAVAMENTO PROJETADA

CANTEIRO (GRAMA SÃO CARLOS)

MEIO-FIO PROJETADO

LIMITE DO PROJETO

PASSEIO EM PAVER PROJETADO

REBAIXO EM PAVER PROJETADO

MEIO-FIO PROJETADO

NOTAS:

- VER NO PROJETO DE ACESSIBILIDADE E PAISAGÍSTICO (CÓDIGO 1439DGLD0335): ESTRUTURAS DOS DETALHES "A" E "B", REBAIXOS DE ACESSIBILIDADE, REBAIXOS DE VEÍCULOS, POSICIONAMENTO DOS PODOTÁTEIS, MEIO-FIO, VIGA DE TRAVAMENTO.
- VERIFICAR NOTAS DE SERVIÇO E PONTOS DE LOCALIZAÇÃO DAS VIAS PROJETADAS E PASSEIOS (Suds) NO VOLUME DE NOTAS DE SERVIÇO DE ACESSIBILIDADE;
- PARA PERFEITO ENTENDIMENTO, ESTE DESENHO DEVERÁ SER IMPRESSO COLORIDO.

REV
DATA
DESCRÍÇÃO
EXE
VER
APR
TYPSA
ENGE CORPS
GreenBlue Management
azimute ENGENHARIA
PREFEITURA MUNICIPAL DE JOINVILLE
SECRETARIA DE ADMINISTRAÇÃO E PLANEJAMENTO
DRENAGEM SUSTENTÁVEL - VILA NOVA
MARIA BERNARDETE DE SOUSA SENDER
RESPONSÁVEL TÉCNICO
Maria Bernadete Sousa Sender (22 de Outubro de 2021 19:23 ADT)
ART SC 7447764-8
CREA-SC 172586-9
ETAPA: PROJETOS EXECUTIVOS
PROJETO DE ACESSIBILIDADE E PAISAGÍSTICO
RUA ANTONIO BISCHOF
DES. N° 1439DGLD0346
ESCALA IND. 01/01
FOLHA REV. 05

00
04/05/21
EMISSÃO INICIAL
B.N.
E.R.N
M.B.S.




01
31/05/21
AJUSTES GERAIS
G.V.
E.R.N
M.B.S.

02
28/06/21
AJUSTES GERAIS
K.D.
E.R.N
M.B.S.

03
06/07/21
AJUSTES GERAIS
K.D.
E.R.N
M.B.S.



04
19/07/21
AJUSTES GERAIS
K.D.
E.R.N
M.B.S.

05
30/09/21
REVISÃO QUANTIDADES
B.N.
E.R.N
M.B.S.

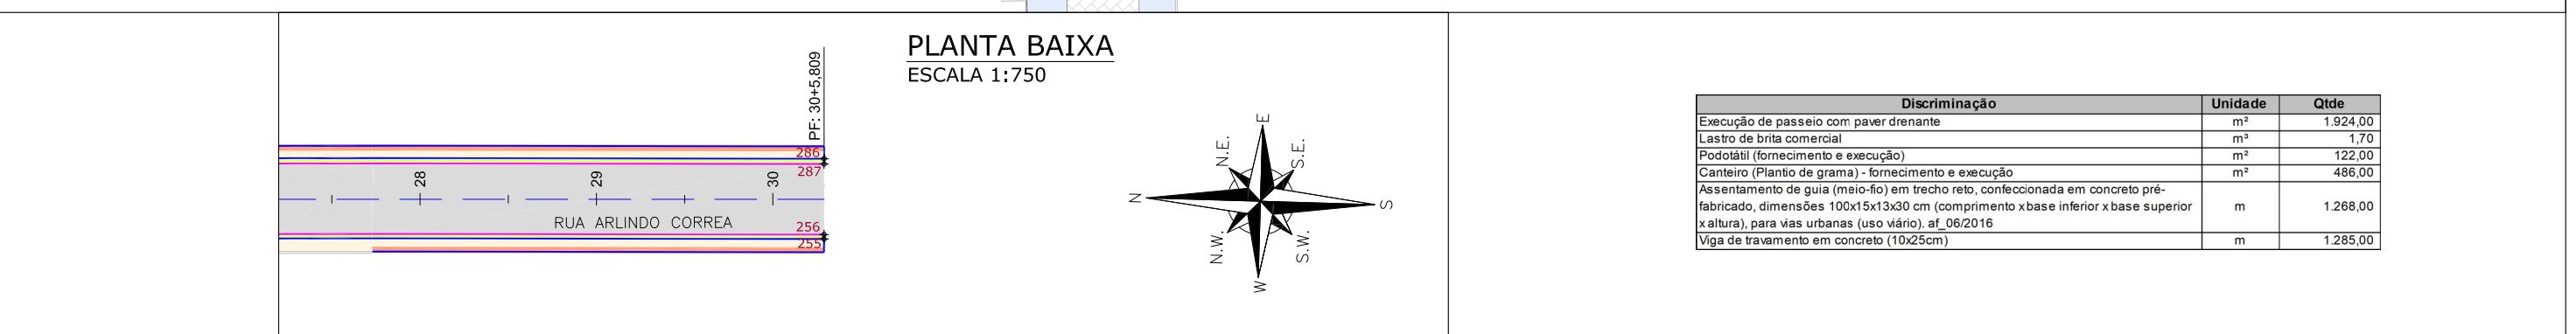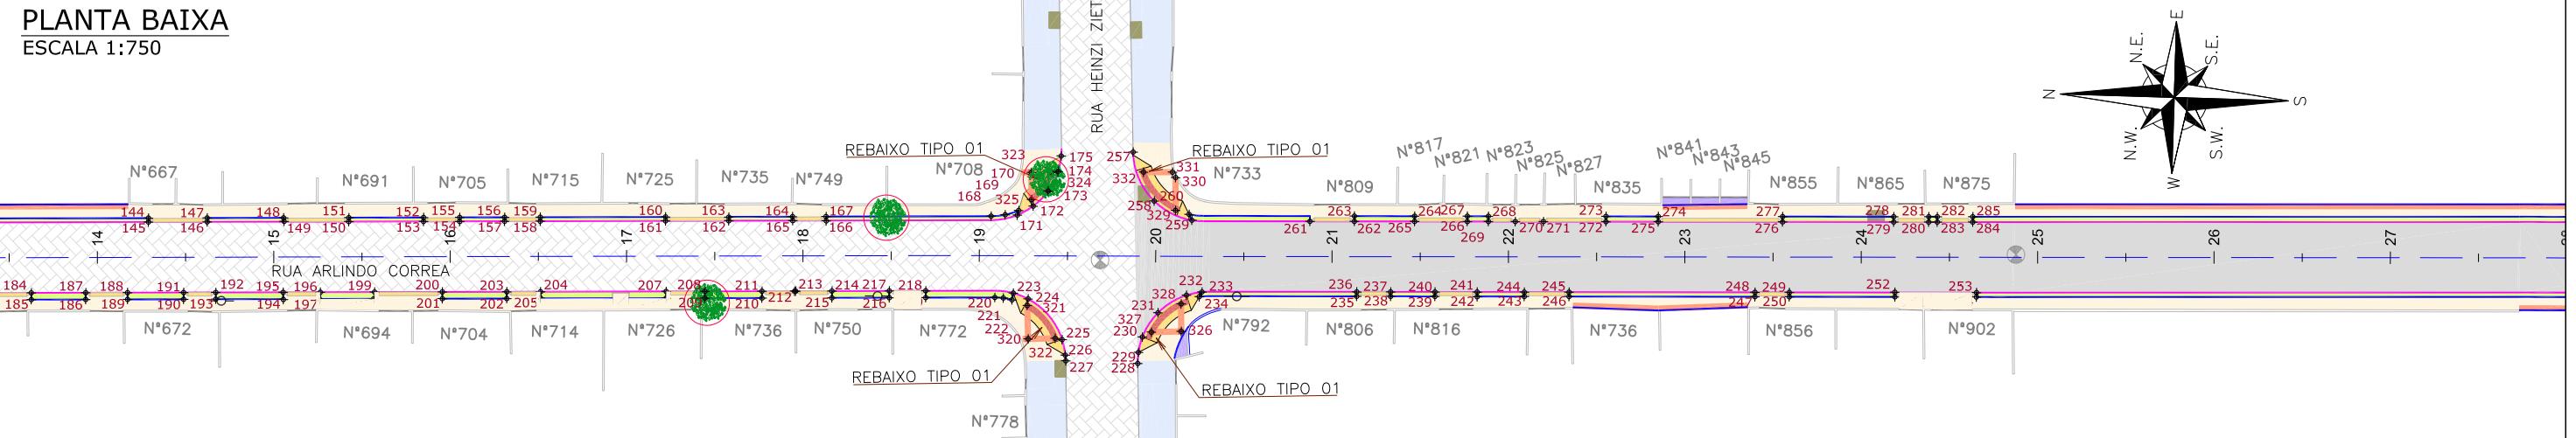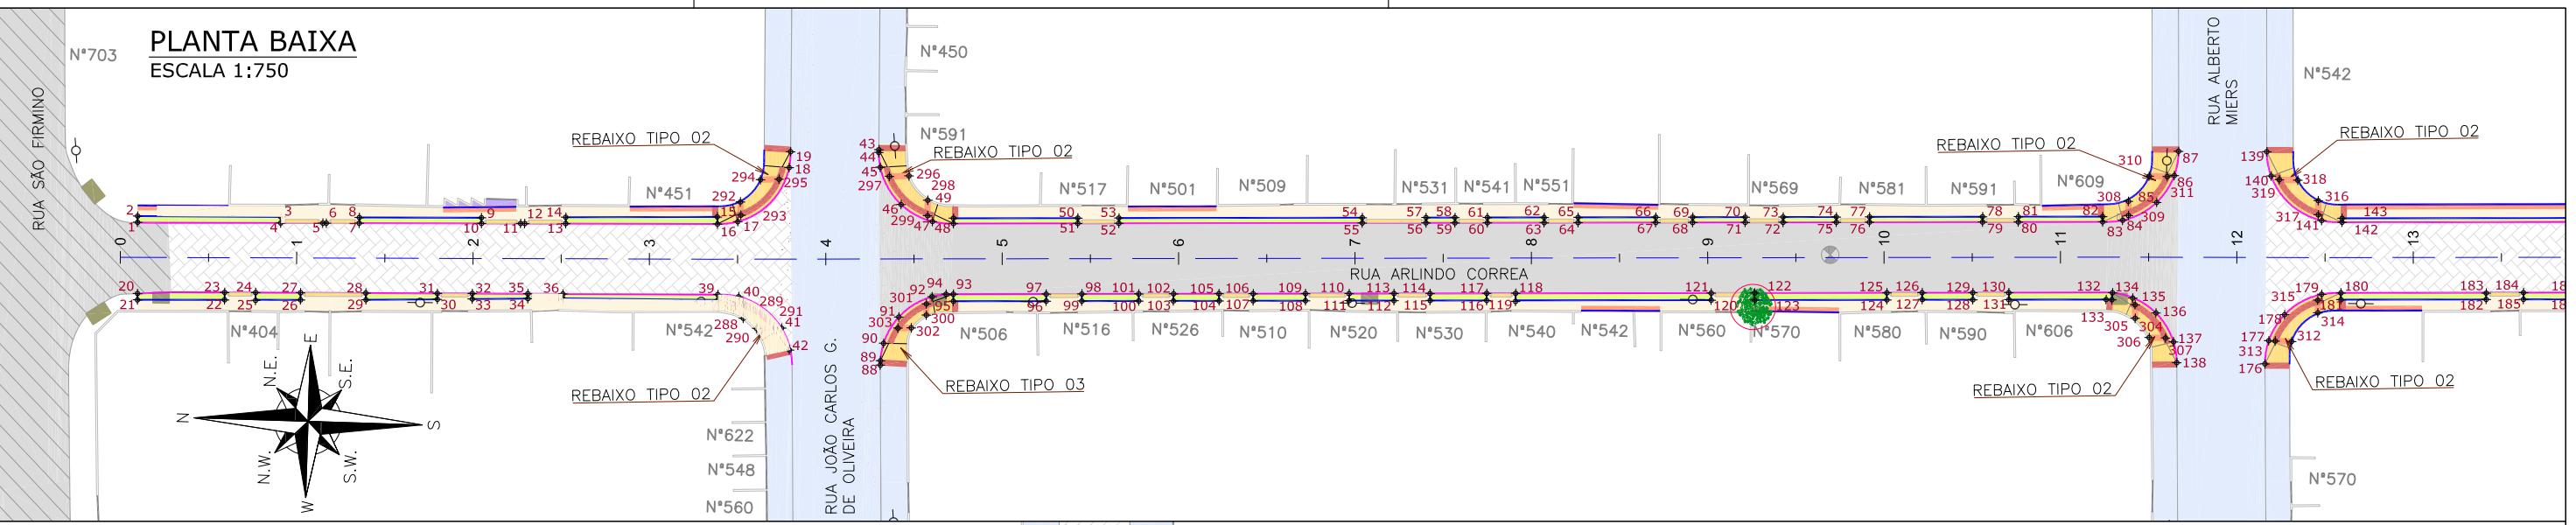

| Discriminação | Unidade | Qtde |
|--|---------|----------|
| Execução de passeio com paver drenante | m² | 1.924,00 |
| Lastro de brita comercial | m³ | 1,70 |
| Podotátil (fornecimento e execução) | m² | 122,00 |
| Canteiro (Plantio de grama) - fornecimento e execução | m² | 486,00 |
| Assentamento de guia (meio-fio) em trecho reto, confeccionada em concreto pré-fabricado, dimensões 100x15x3x30 cm (comprimento x base inferior x base superior x altura), para vias urbanas (uso vário). af. 06/2016 | m | 1.268,00 |
| Viga de travamento em concreto (10x25cm) | m | 1.285,00 |

| REV | DATA | DESCRÍÇÃO | EXE | VER | APR | PREFEITURA MUNICIPAL DE JOINVILLE <small>SECRETARIA DE ADMINISTRAÇÃO E PLANEJAMENTO</small> | PROJETOS EXECUTIVOS PROJETO DE ACESSIBILIDADE E PAISAGÍSTICO RUA ARLINDO CORREA | |
|---|----------|---------------------|------|-------|--------|---|--|------------------|
| | | | | | | | | |
| 00 | 04/05/21 | EMISSÃO INICIAL | B.N. | E.R.N | M.B.S. | EXECUÇÃO | B.N. | DATA 30/09/21 |
| 01 | 31/05/21 | AJUSTES GERAIS | G.V. | E.R.N | M.B.S. | VERIFICAÇÃO | E.R.N. | DATA 30/09/21 |
| 02 | 28/06/21 | AJUSTES GERAIS | K.D. | E.R.N | M.B.S. | APROVAÇÃO | M.B.S. | DATA 30/09/21 |
| 03 | 06/07/21 | AJUSTES GERAIS | K.D. | E.R.N | M.B.S. | | | |
| 04 | 19/07/21 | AJUSTES GERAIS | K.D. | E.R.N | M.B.S. | | | |
| 05 | 30/09/21 | REVISÃO QUANTIDADES | B.N. | E.R.N | M.B.S. | | | |
| NOTAS: 1. VER NO PROJETO DE ACESSIBILIDADE E PAISAGISMO (CÓDIGO 1439DGLD0335): ESTRUTURAS DOS DETALHES "A" E "B", REBAIXOS DE ACESSIBILIDADE, REBAIXOS DE VEÍCULOS, POSICIONAMENTO DOS PODOTÁTEIS, MEIO-FIO, VIGA DE TRAVAMENTO. 2. VERIFICAR NOTAS DE SERVIÇO E PONTOS DE LOCAÇÃO DAS VIAS PROJETADAS E PASSEIOS (Suds) NO VOLUME DE NOTAS DE SERVIÇO DE ACESSIBILIDADE; 3. PARA PERFEITO ENTENDIMENTO, ESTE DESENHO DEVERÁ SER IMPRESSO COLORIDO. | | | | | | | | |
| ETAPA: PROJETOS EXECUTIVOS PROJETO DE ACESSIBILIDADE E PAISAGÍSTICO RUA ARLINDO CORREA | | | | | | | | |
| DES. N° 1439DGLD0347 ESCALA IND. 01/01 REV. 05 | | | | | | | | |

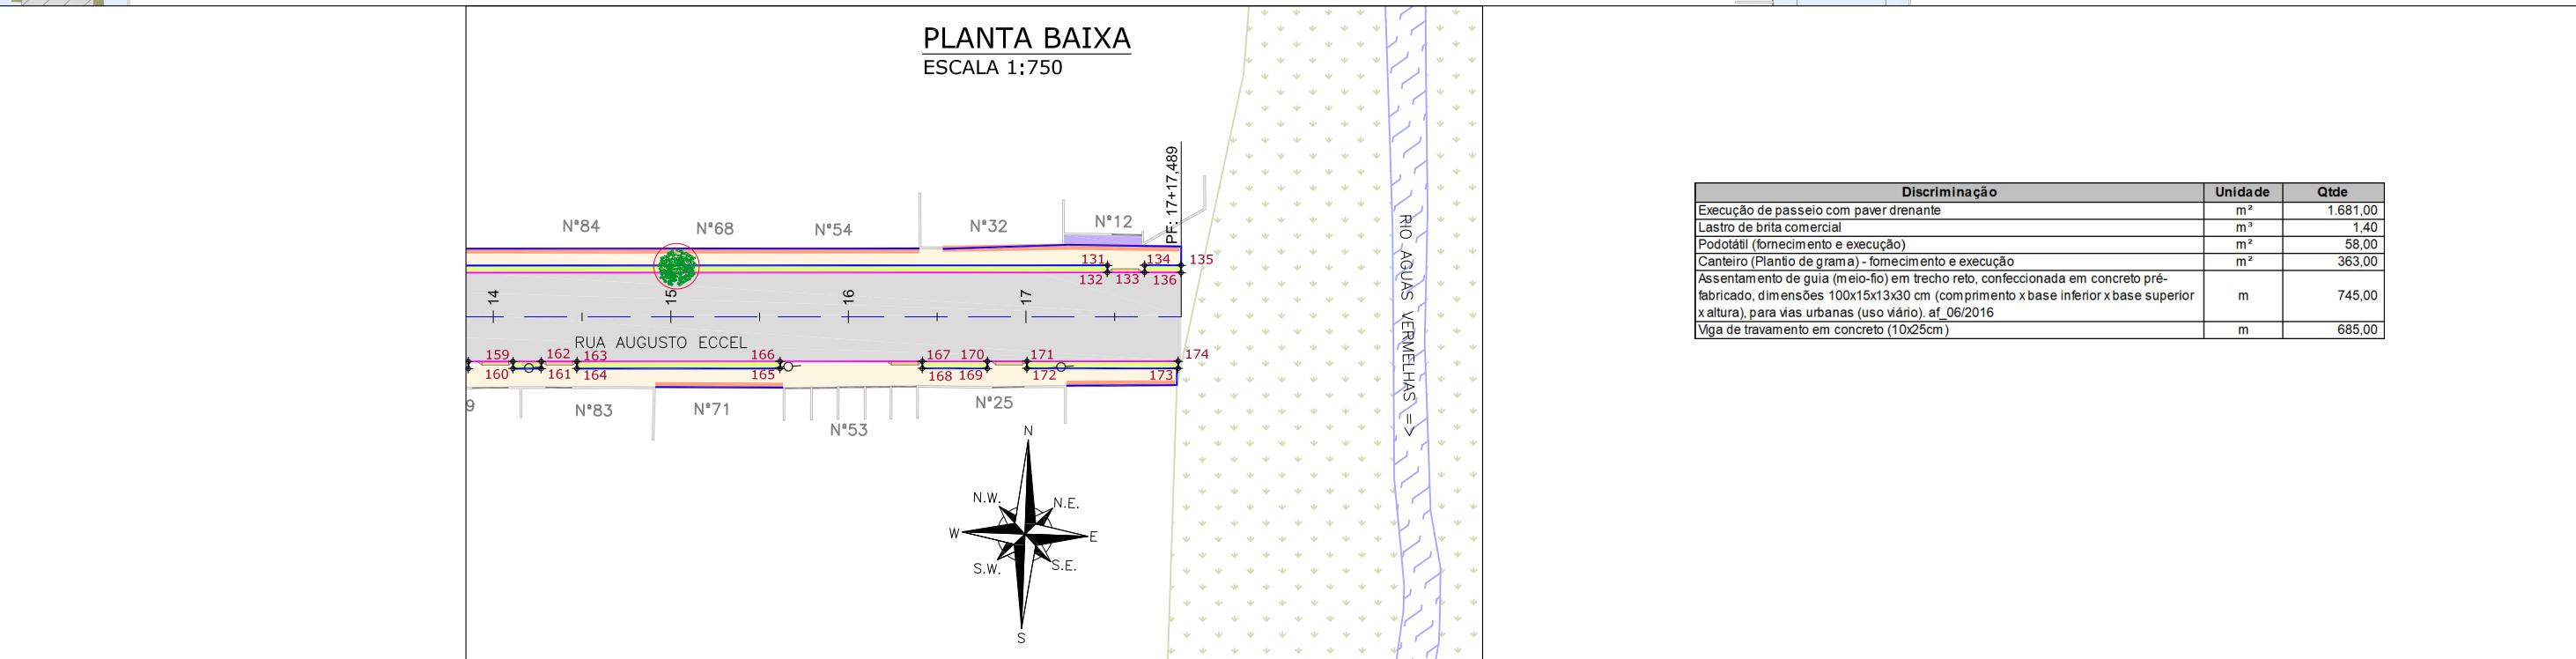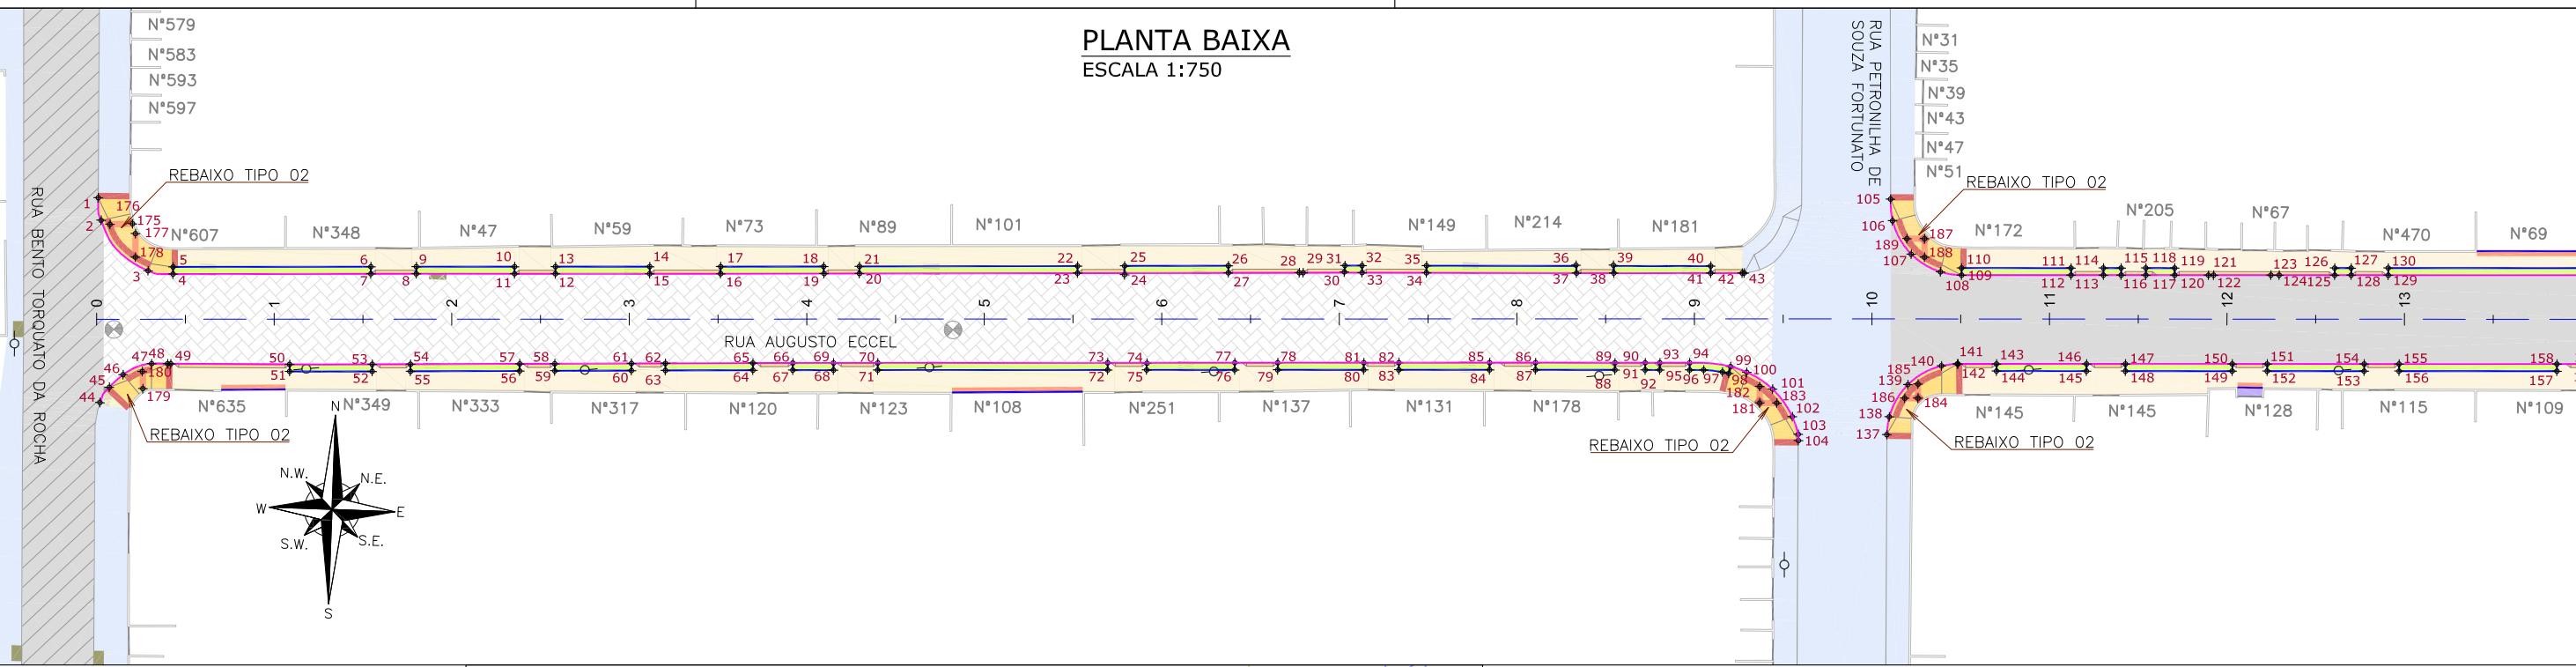

LEGENDA LEVANTAMENTO:

- PÓRTÃO
- MURO EXISTENTE
- PAVER EXISTENTE
- ASFALTO EXISTENTE
- RIO
- VEGETAÇÃO

LEGENDA PROJETO:

- ALINHAMENTO
- CAIXA DE ESGOTO
- CONFORMAÇÃO COM BRITA
- PROJETO DE RUAS ADJACENTES
- REBAIXO DOS ACESSOS EM PAVER
- REBAIXO ACESSIBILIDADE EM PAVER
- PISO PODOTÁTIL - GUIA
- PISO PODOTÁTIL - ALERTA
- PONTOS DE LOCAÇÃO

LIMITE DO PROJETO
PASSEIO EM PAVER PROJETADO
VIGA DE TRAVAMENTO PROJETADA
CANTEIRO (GRAMA SÃO CARLOS)
MEIO-FIO PROJETADO

LIMITE DO PROJETO
PASSEIO EM PAVER PROJETADO
REBAIXO EM PAVER PROJETADO
MEIO-FIO PROJETADO

ÁRVORE A REMOVER

VER DETALHE A

VER DETALHE B

| REV | DATA | DESCRIÇÃO | EXE | VER | APR |
|-----|----------|---------------------|------|-------|--------|
| 00 | 04/05/21 | EMISSÃO INICIAL | B.N. | E.R.N | M.B.S. |
| 01 | 31/05/21 | AJUSTES GERAIS | G.V. | E.R.N | M.B.S. |
| 02 | 28/06/21 | AJUSTES GERAIS | K.D. | E.R.N | M.B.S. |
| 03 | 06/07/21 | AJUSTES GERAIS | K.D. | E.R.N | M.B.S. |
| 04 | 19/07/21 | AJUSTES GERAIS | K.D. | E.R.N | M.B.S. |
| 05 | 30/09/21 | REVISÃO QUANTIDADES | B.N. | E.R.N | M.B.S. |

PREFEITURA MUNICIPAL DE JOINVILLE
SECRETARIA DE ADMINISTRAÇÃO E PLANEJAMENTO

DRENAGEM SUSTENTÁVEL - VILA NOVA

MARIA BERNARDETE DE SOUSA SENDER
RESPONSÁVEL TÉCNICO
Maria Bernardete Souza Sender



ART SC 7447764-8
CREA-SC 172586-9

ETAPA: PROJETOS EXECUTIVOS



PROJETO DE ACESSIBILIDADE E PAISAGÍSTICO RUA AUGUSTO ECCEL

ESCALA IND. 01/01



FOLHA REV. 05

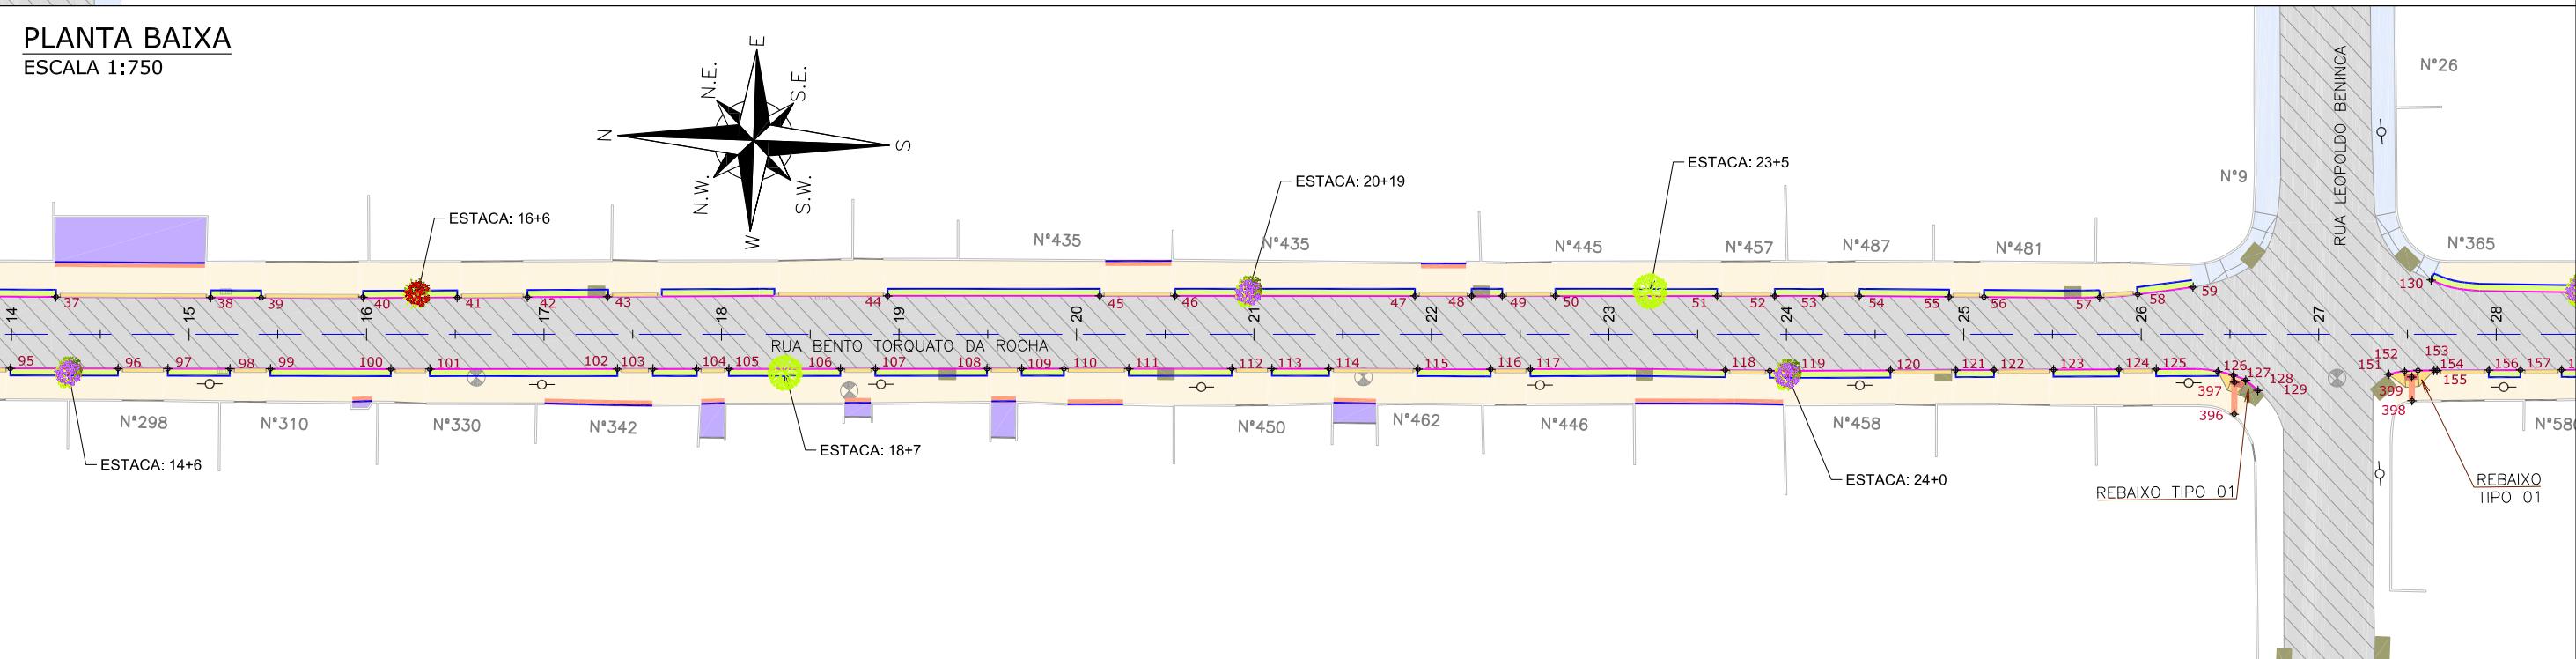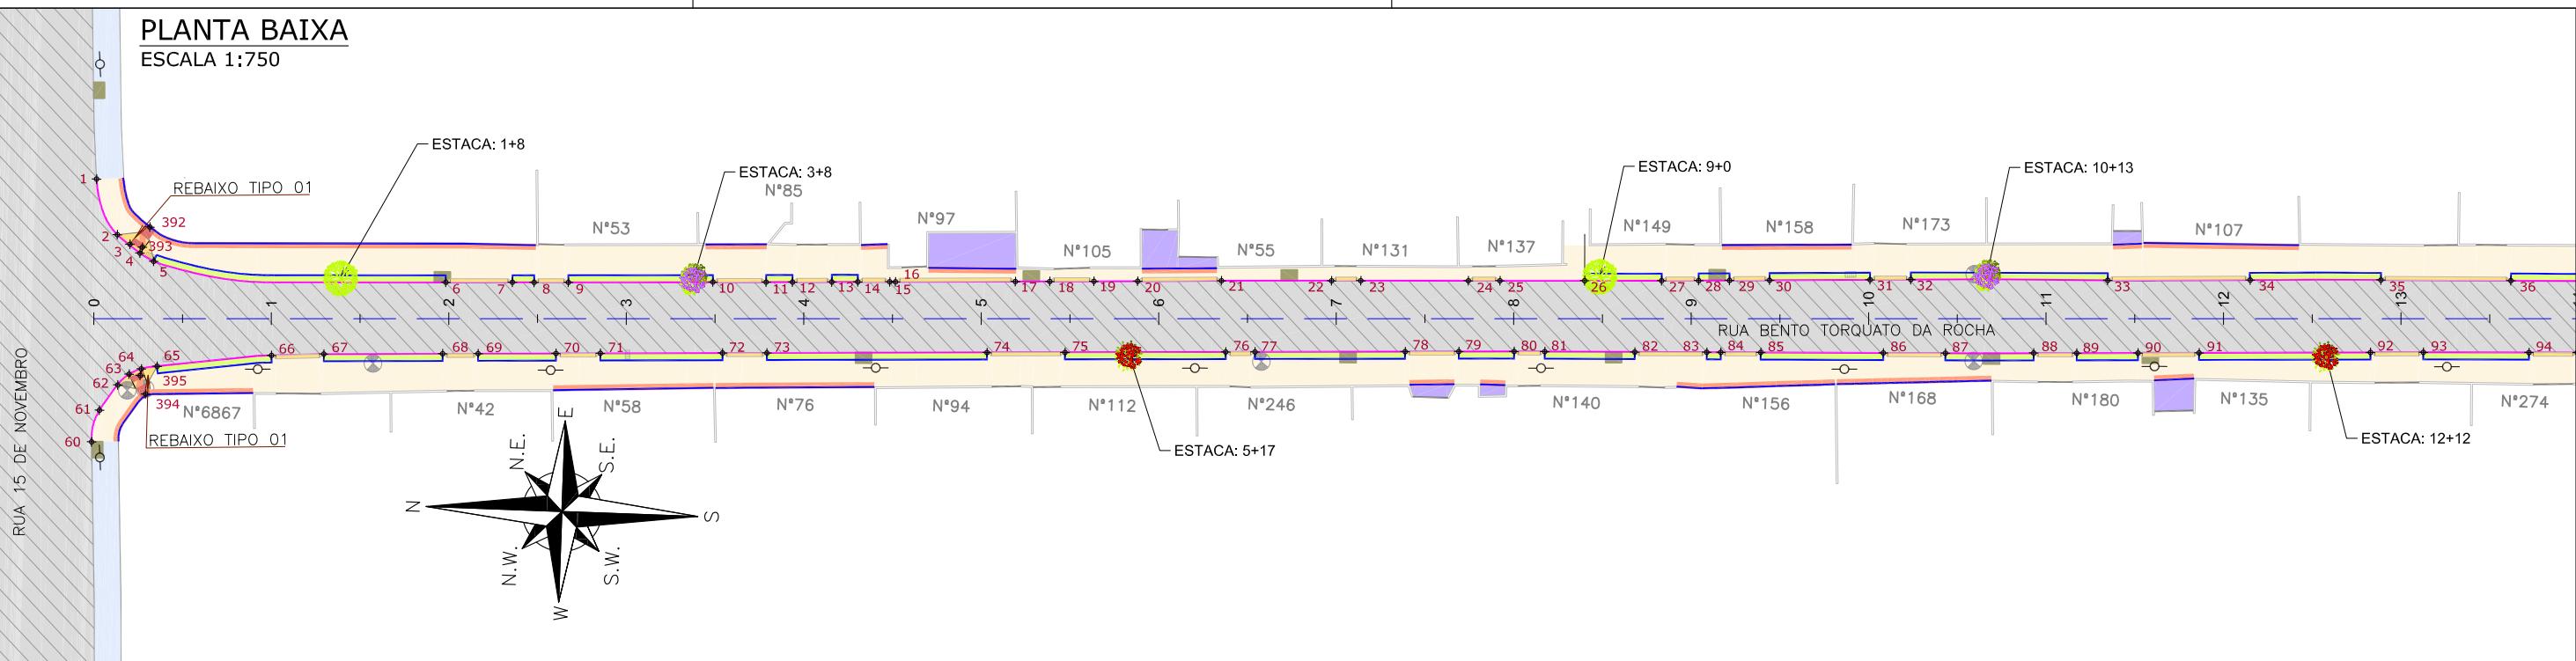



| LEGENDA LEVANTAMENTO: | | | | | | | | LEGENDA PROJETO: | | | | | | | | NOTAS: | | | | |
|-----------------------|--------------------|---------------------------------|--|---|------------------|---|--|---|--|---|--|---|--|---|--|--------------------------------------|---------------------|--|--|-------|
| PORTÃO | BOCA DE LOBO | ALINHAMENTO | PISO PODOTÁIL - GUIA | LIMITE DO PROJETO | ARVORE À REMOVER | 1. VER NO PROJETO DE ACESSIBILIDADE E PAISAGISMO (CÓDIGO 1439DGLD0335): ESTRUTURAS DOS DETALHES "A" e "B", REBAIXOS DE ACESSIBILIDADE, REBAIXOS DE VEÍCULOS, POSICIONAMENTO DOS PODOTÁEIS, MEIO-FIO, VIGA DE TRAVAMENTO E GUARDA-CORPO. | | | | | | | | | | | | | | |
| MURO EXISTENTE | CAIXA DE ESGOTO | PAVIMENTO EM PAVER PROJETADO | PISO PODOTÁIL - ALERTA | PASSÉO EM PAVER PROJETADO | | 2. VERIFICAR NOTAS DE SERVIÇO E PONTOS DE LOCAÇÃO DAS VIAS PROJETADAS E PASSÉOS (SUDS) NO VOLUME DE NOTAS DE SERVIÇO DE ACESSIBILIDADE; | | | | | | | | | | | | | | |
| PAVER EXISTENTE | -O- POSTE CONCRETO | CONFORMAÇÃO COM BRITA | TALUDA DE ATERRA PROJETADO 1,5H:1V (REVESTIDO COM GRAMA SÃO CARLOS) | VIGA DE TRAVAMENTO PROJETADA CANTEIRO (GRAMA SÃO CARLOS) | VER DETALHE A | 3. PARA PERFEITO ENTENDIMENTO, ESTE DESENHO DEVERÁ SER IMPRESSO COLORIDO. | | | | | | | | | | | | | | |
| ASFALTO EXISTENTE | | PROJETO DE RUAS ADJACENTES | CANELINHA | MEIO-FIO PROJETADO | | | | | | | | | | | | | | | | |
| VALA EXISTENTE | | REBAIXO DOS ACESSOS EM PAVER | FLAMBOYZINHO | LIMITE DO PROJETO | VER DETALHE B | | | | | | | | | | | | | | | |
| BOCA DE LEÃO | | REBAIXO ACESSIBILIDADE EM PAVER | SIBIPIRUNA | PASSÉO EM PAVER PROJETADO | | | | | | | | | | | | | | | | |
| CAIXA DE ESGOTO | | GUARDA-CORPO | | REBAIXO EM PAVER PROJETADO | | | | | | | | | | | | | | | | |
| | | XX+ | PONTOS DE LOCAÇÃO | MEIO-FIO PROJETADO | | | | | | | | | | | | | | | | |
| REV | DATA | DESCRÍÇÃO | EXE | VER | APR | | | | | | | | | | | ETAPA: | PROJETOS EXECUTIVOS | | | |
| 00 | 04/05/21 | EMISSÃO INICIAL | B.N. | E.R.N | M.B.S. |  | |  | |  | |  | |  | | PREFEITURA MUNICIPAL DE JOINVILLE | | PROJETO DE ACESSIBILIDADE E PAISAGÍSTICO RUA BENTO TORQUATO DA ROCHA | | |
| 01 | 01/06/21 | AJUSTES GERAIS | B.M. | E.R.N | M.B.S. | | | | | | | | | SECRETARIA DE ADMINISTRAÇÃO E PLANEJAMENTO | | | | | | |
| 02 | 28/06/21 | AJUSTES GERAIS | K.D. | E.R.N | M.B.S. | EXECUÇÃO | | DATA | | 30/09/21 | | | | DRENAGEM SUSTENTÁVEL - VILA NOVA | | DES. N° | 1439DGLD0350 | | | |
| 03 | 06/07/21 | AJUSTES GERAIS | K.D. | E.R.N | M.B.S. | VERIFICAÇÃO | | DATA | | 30/09/21 | | | | MARIA BERNARDETE DE SOUSA SENDER RESPONSÁVEL TÉCNICO | | ESCALA IND. | | | | FOLHA |
| 04 | 19/07/21 | AJUSTES GERAIS | K.D. | E.R.N | M.B.S. | APROVAÇÃO | | DATA | | 30/09/21 | | | |  | | ART SC 7447764-8 CREA-SC 172586-9 | 01/03 | | | |
| 05 | 30/09/21 | REVISÃO QUANTIDADES | B.N. | E.R.N | M.B.S. | | | | | | | | | | | REV. | 05 | | | |

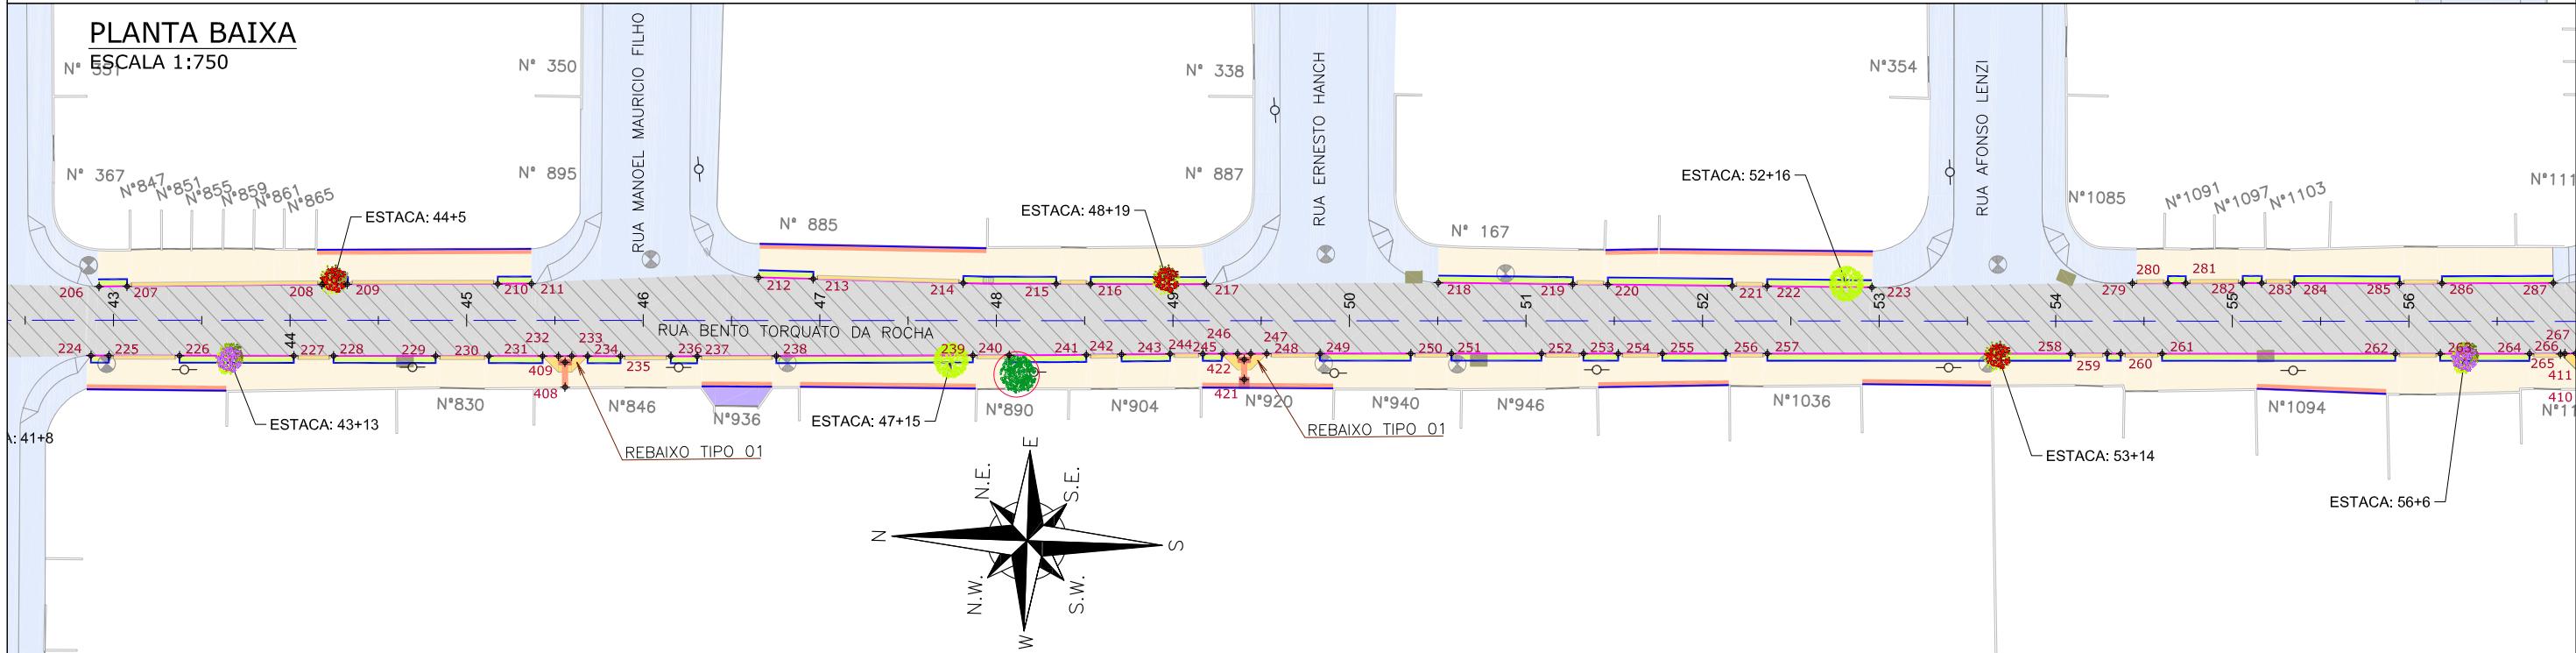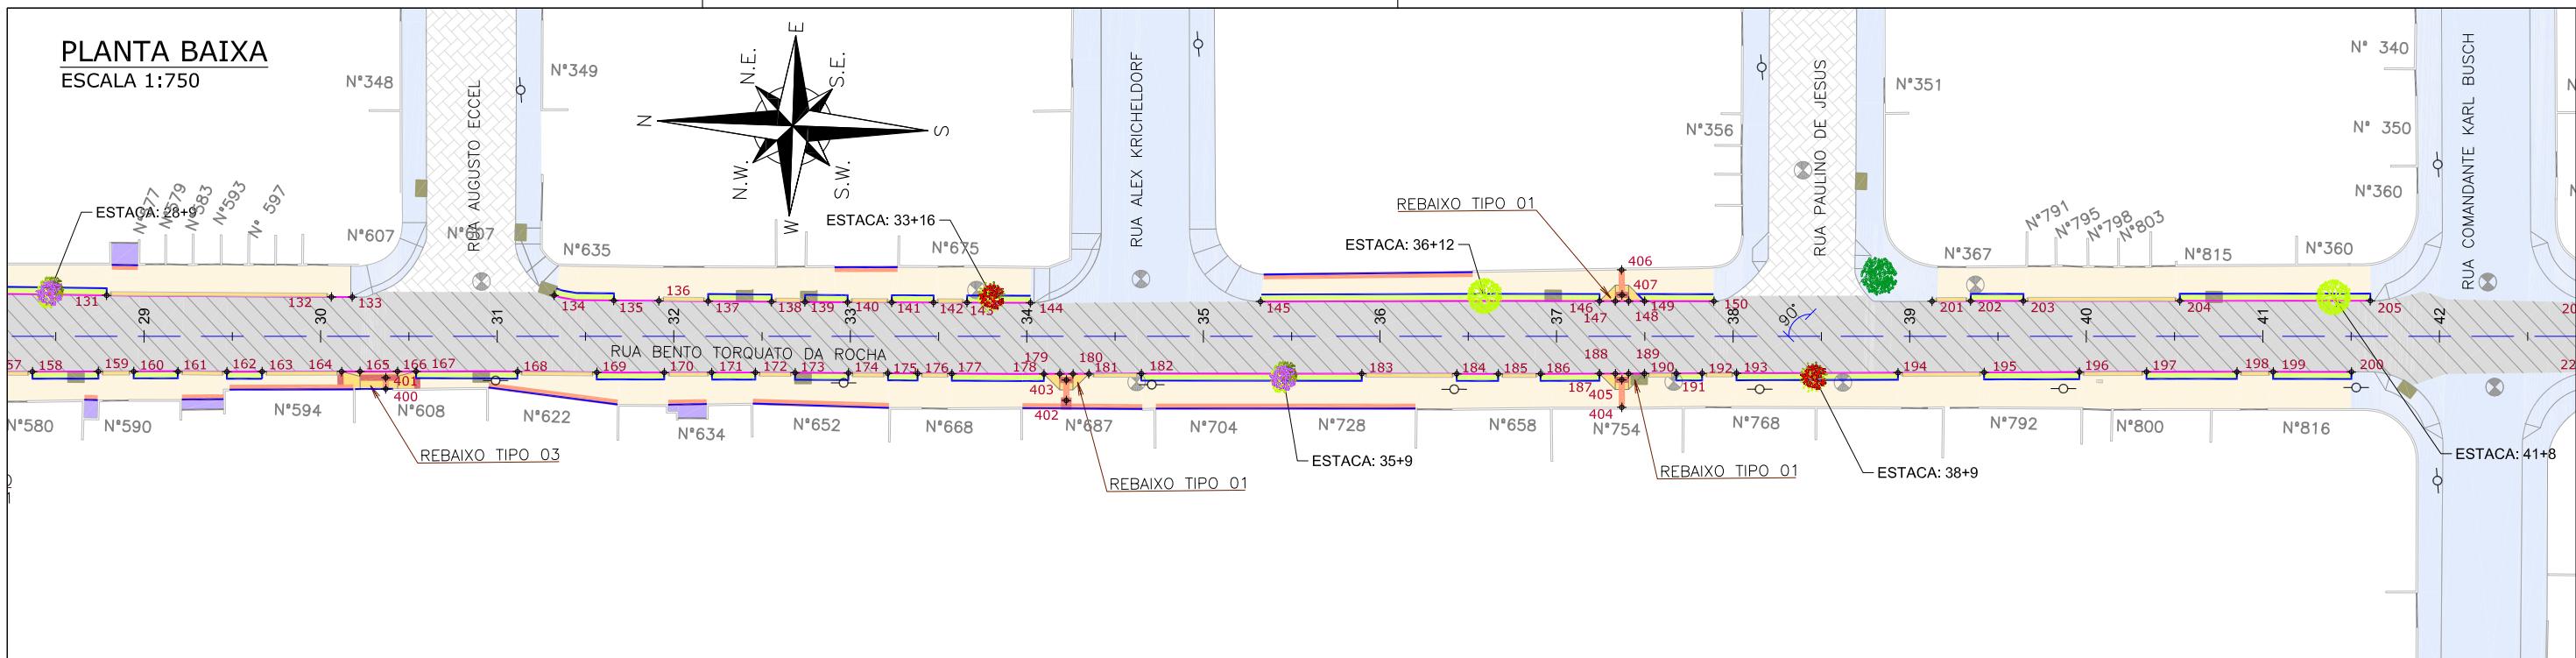

| LEGENDA LEVANTAMENTO: | | | | | | | | LEGENDA PROJETO: | | | | | | | | NOTAS: | | | | | | | | | | |
|-----------------------|-----------------|---------------------------------|------------------------|---|--|---|---|------------------|----------|---|--|--|--|--|--|--------|---|--|--|--|--|--|--|--|--|--|
| PORÃO | BOCA DE LOBO | ALINHAMENTO | PISO PODOTÁIL - GUIA | LIMITE DO PROJETO | VER DETALHE A | ÁRVORE A REMOVER | 1. VER NO PROJETO DE ACESSIBILIDADE E PAISAGISMO (CÓDIGO 1439DGLD0335): ESTRUTURAS DOS DETALHES "A" e "B", REBAIXOS DE ACESSIBILIDADE, REBAIXOS DE VEÍCULOS, POSICIONAMENTO DOS PODOTÁEIS, MEIO-FIO, VIGA DE TRAVAMENTO E GUARDA-CORPO. | | | | | | | | | | | | | | | | | | | |
| MURO EXISTENTE | CAIXA DE ESGOTO | PAVIMENTO EM PAVER PROJETADO | PISO PODOTÁIL - ALERTA | PASSÉO EM PAVER PROJETADO | 2. VERIFICAR NOTAS DE SERVIÇO E PONTOS DE LOCAÇÃO DAS VIAS PROJETADAS E PASSEIOS (SuDS) NO VOLUME DE NOTAS DE SERVIÇO DE ACESSIBILIDADE; | | | | | | | | | | | | 3. PARA PERFEITO ENTENDIMENTO, ESTE DESENHO DEVERÁ SER IMPRESSO COLORIDO. | | | | | | | | | |
| PAVER EXISTENTE | POSTE CONCRETO | CONFORMAÇÃO COM BRITA | CRISTA | TALDE DE ATERRA PROJETADO 1,5H:1V (REVESTIDO COM GRAMA SÃO CARLOS) | VIGA DE TRAVAMENTO PROJETADA CANTEIRO (GRAMA SÃO CARLOS) | MEIO-FIO PROJETADO | | | ASFALTO EXISTENTE | | PROJETO DE RUAS ADJACENTES | PE | CANELINHA | | 
| VALA EXISTENTE | | REBAIXO DOS ACESSOS EM PAVER | | FLAMBOYZINHO | | | | | | | | | | | | | | | | | | | | | | |
| BOCA DE LEÃO | | REBAIXO ACESSIBILIDADE EM PAVER | | SIBIPIRUNA | | | | | | | | | | | | | | | | | | | | | | |
| CAIXA DE ESGOTO | | GUARDA-CORPO | | | | | | | | | | | | | | | | | | | | | | | | |
| | | XX | PONTOS DE LOCAÇÃO | | | | | | | | | | | | | | | | | | | | | | | |
| REV | DATA | DESCRÍÇÃO | EXE | VER | APR | TYP SA ENGE CORPS GreenBlue Management azimute ENGENHARIA | | | | PREFEITURA MUNICIPAL DE JOINVILLE SECRETARIA DE ADMINISTRAÇÃO E PLANEJAMENTO PREFEITURA MUNICIPAL DE JOINVILLE | | | | ETAPA: PROJETOS EXECUTIVOS | | | | | | | | | | | | |
| 00 | 04/05/21 | EMISSÃO INICIAL | B.N. | E.R.N | M.B.S. | | | | | DRENAGEM SUSTENTÁVEL - VILA NOVA | | | | PROJETO DE ACESSIBILIDADE E PAISAGÍSTICO RUA BENTO TORQUATO DA ROCHA | | | | | | | | | | | | |
| 01 | 01/06/21 | AJUSTES GERAIS | B.M. | E.R.N | M.B.S. | | | | | MARIA BERNARDETE DE SOUSA SENDER RESPONSÁVEL TÉCNICO <i>Maria Bernadete Sousa Sender</i> <small>Maria Bernadete Sousa Sender (22 de October de 2021 19:23 ADT)</small> | | | | DES. N° 1439DGLD0350 | | | | | | | | | | | | |
| 02 | 28/06/21 | AJUSTES GERAIS | K.D. | E.R.N | M.B.S. | EXECUÇÃO | B.N. | DATA | 30/09/21 | ART SC 7447764-8 CREA-SC 172586-9 | | | | ESCALA IND. 02/03 | | | | | | | | | | | | |
| 03 | 06/07/21 | AJUSTES GERAIS | K.D. | E.R.N | M.B.S. | VERIFICAÇÃO | E.R.N. | DATA | 30/09/21 | REV. 05 | | | | | | | | | | | | | | | | |
| 04 | 19/07/21 | AJUSTES GERAIS | K.D. | E.R.N | M.B.S. | APROVAÇÃO | M.B.S. | DATA | 30/09/21 | | | | | | | | | | | | | | | | | |
| 05 | 30/09/21 | REVISÃO QUANTIDADES | B.N. | E.R.N | M.B.S. | | | | | | | | | | | | | | | | | | | | | |

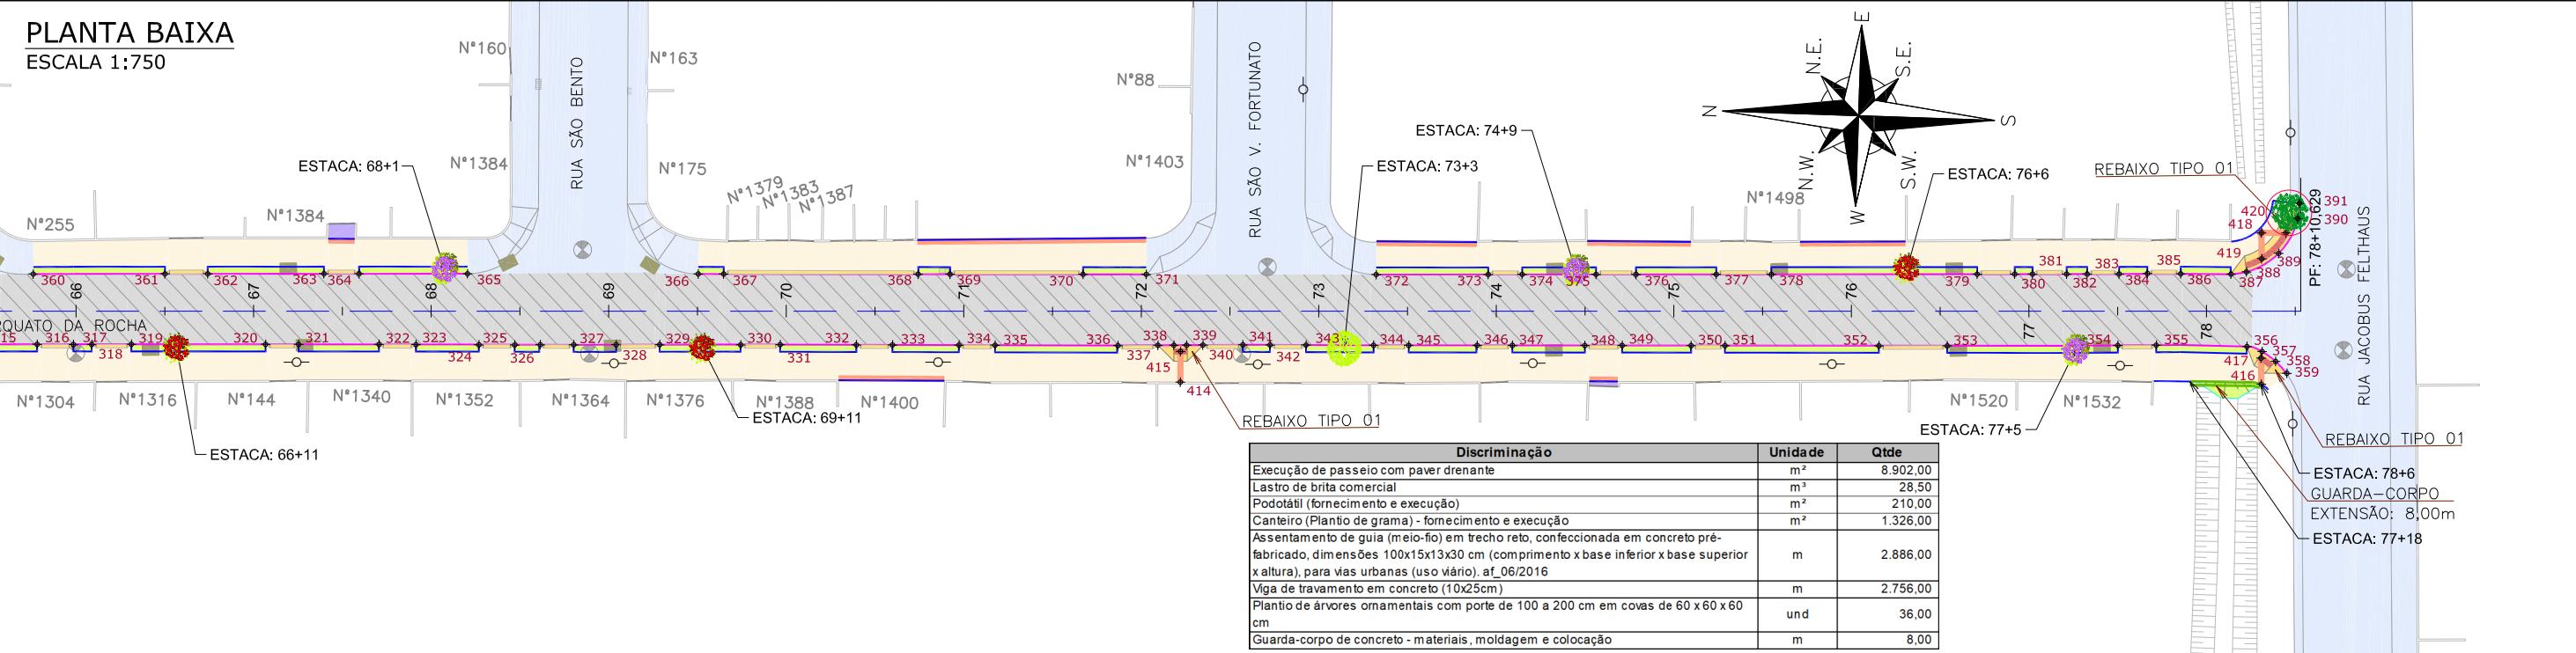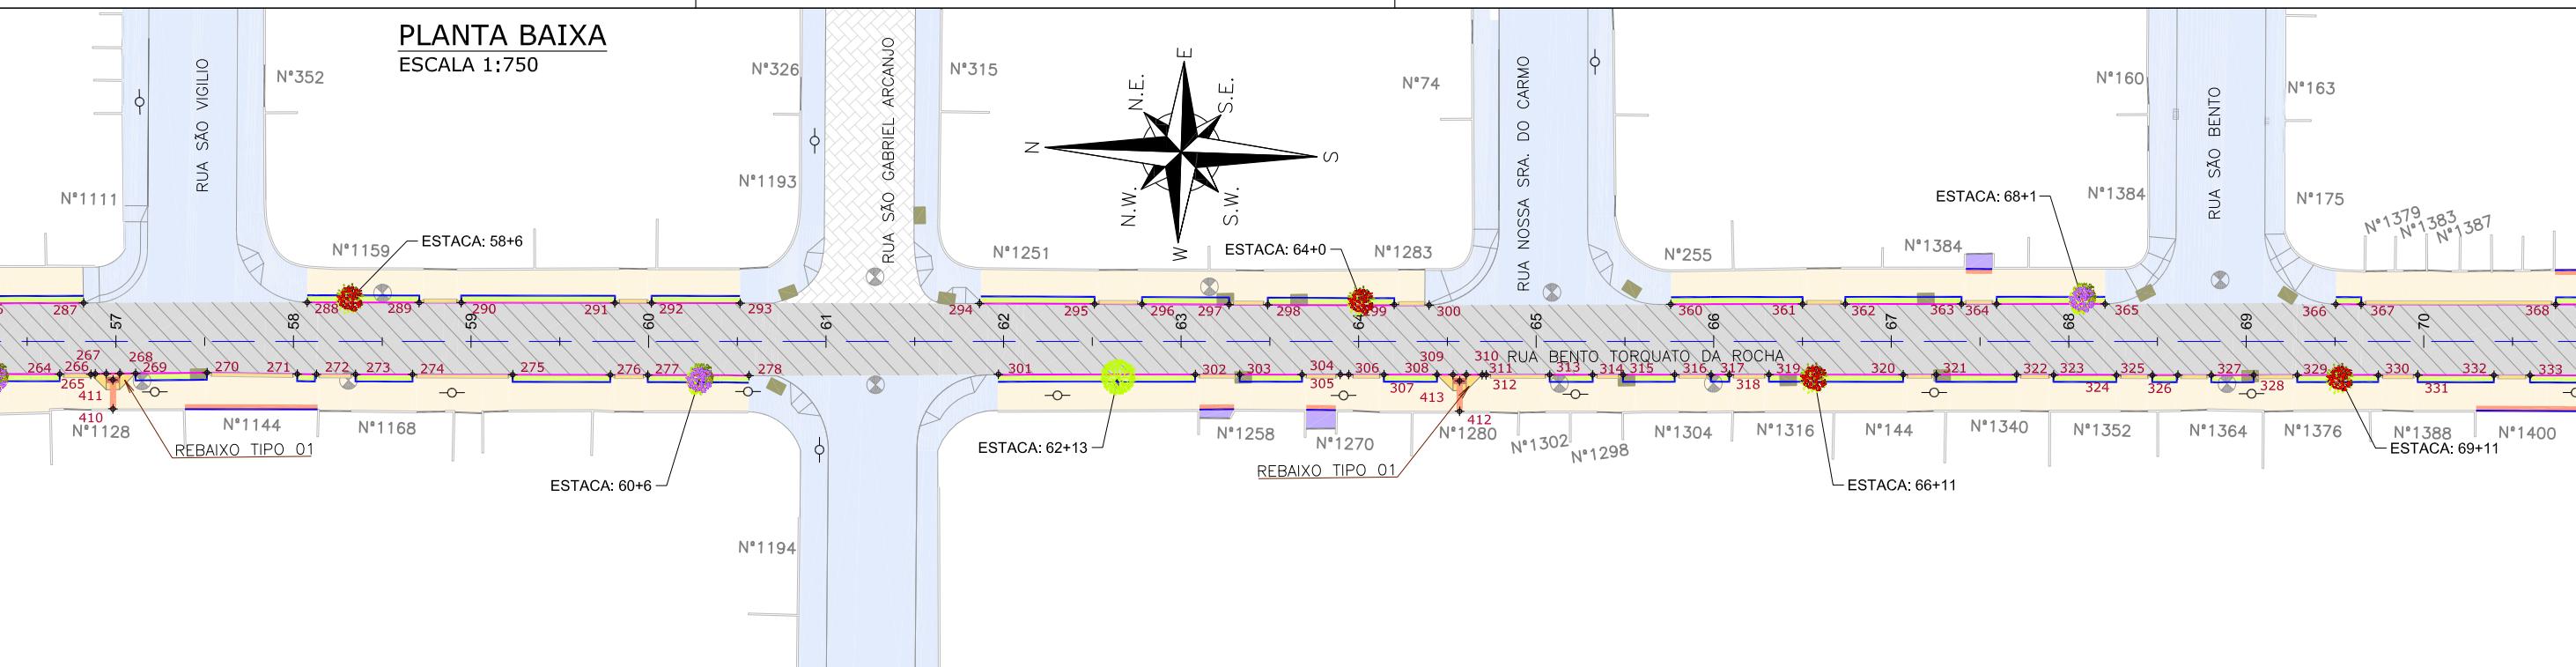

| REV | DATA | DESCRÍÇÃO | EXE | VER | APR | TYP SA ENGE CORPS GreenBlue Management ENGENHARIA PREFEITURA MUNICIPAL DE JOINVILLE SECRETARIA DE ADMINISTRAÇÃO E PLANEJAMENTO | PREFEITURA MUNICIPAL DE JOINVILLE SECRETARIA DE ADMINISTRAÇÃO E PLANEJAMENTO | DRENAGEM SUSTENTÁVEL - VILA NOVA MARIA BERNARDETE DE SOUSA SENDER RESPONSÁVEL TÉCNICO Maria Bernadete Souza Sender ART SC 7447764-8 CREA-SC 172586-9 | ETAPA: PROJETOS EXECUTIVOS PROJETO DE ACESSIBILIDADE E PAISAGÍSTICO RUA BENTO TORQUATO DA ROCHA |
|-----|----------|---------------------|------|-------|--------|---|---|---|--|
| | | | | | | | | | |
| 00 | 04/05/21 | EMISSÃO INICIAL | B.N. | E.R.N | M.B.S. | | | | |
| 01 | 01/06/21 | AJUSTES GERAIS | B.M. | E.R.N | M.B.S. | | | | |
| 02 | 28/06/21 | AJUSTES GERAIS | K.D. | E.R.N | M.B.S. | | | | |
| 03 | 06/07/21 | AJUSTES GERAIS | K.D. | E.R.N | M.B.S. | | | | |
| 04 | 19/07/21 | AJUSTES GERAIS | K.D. | E.R.N | M.B.S. | | | | |
| 05 | 30/09/21 | REVISÃO QUANTIDADES | B.N. | E.R.N | M.B.S. | | | | |
| | | | | | | EXECUÇÃO B.N. | DATA 30/09/21 | | |
| | | | | | | VERIFICAÇÃO E.R.N. | DATA 30/09/21 | | |
| | | | | | | APROVAÇÃO M.B.S. | DATA 30/09/21 | | |
| | | | | | | | | DES. N° 1439DGLD0350 | ESCALA IND. 03/03 |
| | | | | | | | | | REV. 05 |

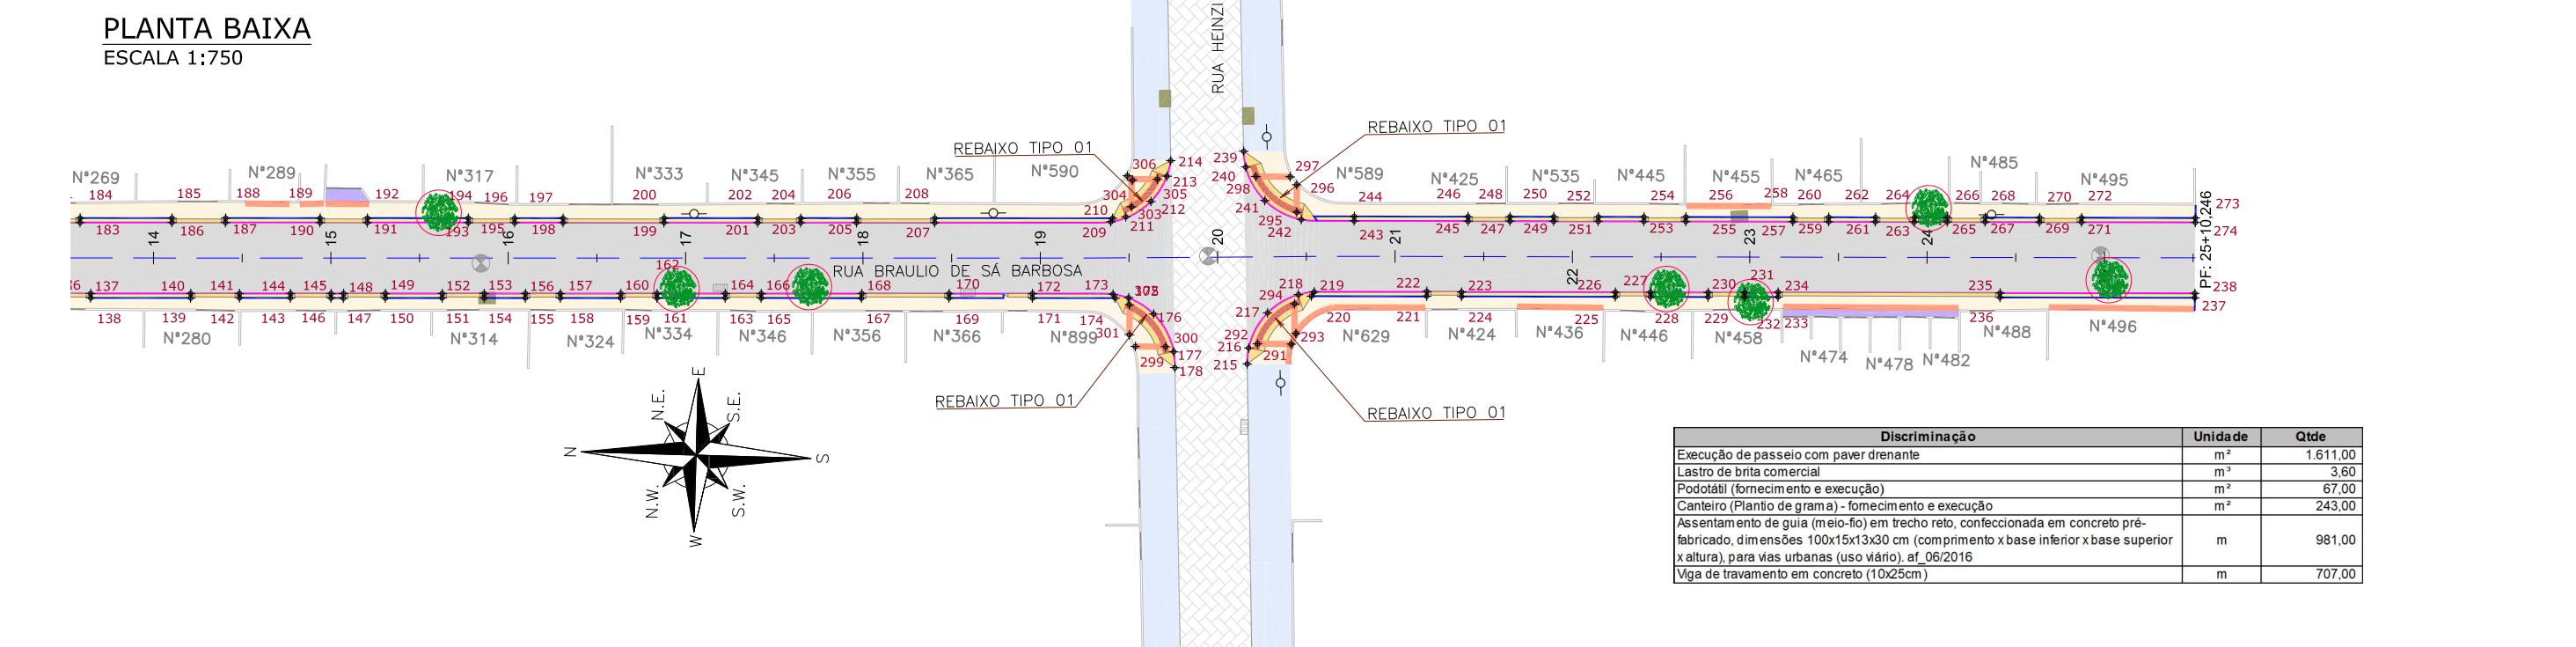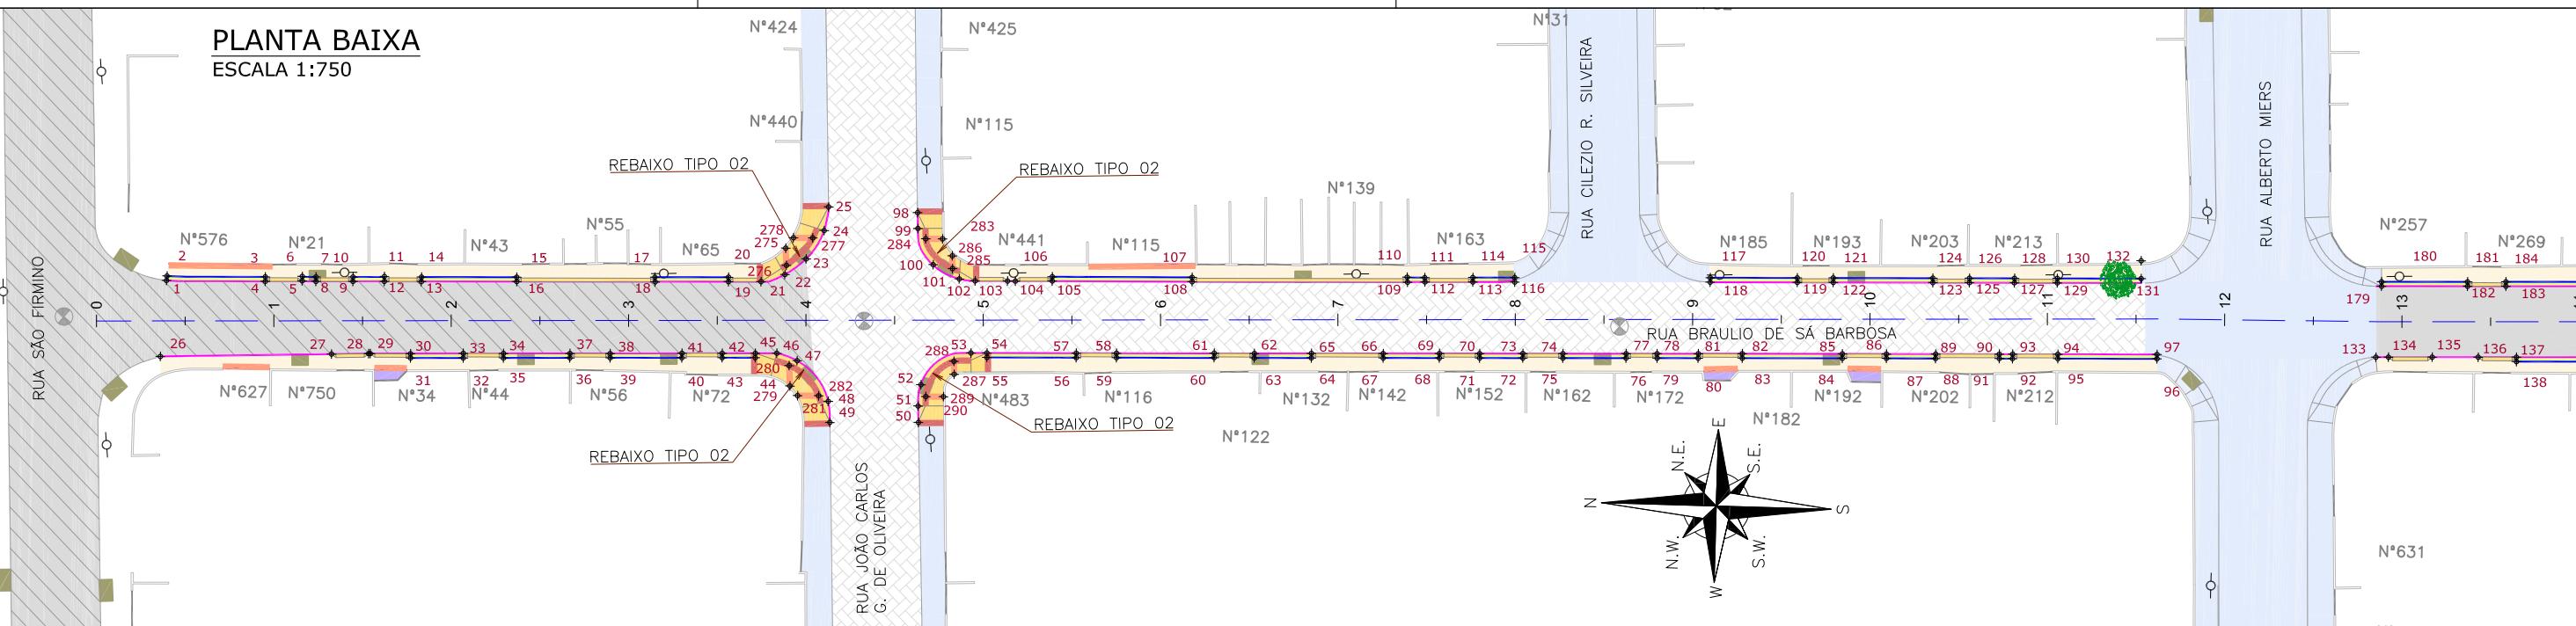

LEGENDA LEVANTAMENTO:

- PÓRTÃO
- MURO EXISTENTE
- PAVER EXISTENTE
- ASFALTO EXISTENTE
- BOCA DE LOBO
- CAIXA DE ESGOTO
- POSTE CONCRETO
- BOCA DE LEÃO

LEGENDA PROJETO:

- ALINHAMENTO
- PAVIMENTO EM PAVER PROJETADO
- CONFORMAÇÃO COM BRITA
- PROJETO DE RUAS ADJACENTES
- REBAIXO DOS ACESSOS EM PAVER
- REBAIXO ACESSIBILIDADE EM PAVER
- PISO PODOTÁIL – GUIA
- PISO PODOTÁIL – ALERTA
- PONTOS DE LOCAÇÃO

LIMITE DO PROJETO
PASSEIO EM PAVER PROJETADO
VIGA DE TRAVAMENTO PROJETADA
CANTEIRO (GRAMA SÃO CARLOS)
MEIO-FIO PROJETADO

LIMITE DO PROJETO
PASSEIO EM PAVER PROJETADO
REBAIXO EM PAVER PROJETADO
MEIO-FIO PROJETADO

ARVORE À REMOVER

ARVORE EXISTENTE

NOTAS:

- VER NO PROJETO DE ACESSIBILIDADE E PAISAGÍSTICO (CÓDIGO 1439DGLD0335): ESTRUTURAS DOS DETALHES "A" e "B", REBAIXOS DE ACESSIBILIDADE, REBAIXOS DE VEÍCULOS, POSICIONAMENTO DOS PODOTÁEIS, MEIO-FIO E VIGA DE TRAVAMENTO.
- VERIFICAR NOTAS DE SERVIÇO E PONTOS DE LOCAÇÃO DAS VIAS PROJETADAS E PASSEIOS (Suds) NO VOLUME DE NOTAS DE SERVIÇO DE ACESSIBILIDADE;
- PARA PERFEITO ENTENDIMENTO, ESTE DESENHO DEVERÁ SER IMPRESSO COLORIDO.

ETAPA: PROJETOS EXECUTIVOS

PROJETO DE ACESSIBILIDADE E PAISAGÍSTICO
RUA BRÁULIO DE SÁ BARBOSA

| REV | DATA | DESCRÍÇÃO | EXE | VER | APR | TYP SA ENGE CORPS GreenBlue Management ENGENHARIA | PREFEITURA MUNICIPAL DE JOINVILLE SECRETARIA DE ADMINISTRAÇÃO E PLANEJAMENTO |
|-----|----------|---------------------|------|-------|--------|---|---|
| 00 | 05/05/21 | EMISSÃO INICIAL | F.R. | E.R.N | M.B.S. | | |
| 01 | 31/05/21 | AJUSTES GERAIS | F.R. | E.R.N | M.B.S. | | |
| 02 | 28/06/21 | AJUSTES GERAIS | K.D. | E.R.N | M.B.S. | | |
| 03 | 06/07/21 | AJUSTES GERAIS | K.D. | E.R.N | M.B.S. | | |
| 04 | 19/07/21 | AJUSTES GERAIS | K.D. | E.R.N | M.B.S. | EXECUÇÃO B.N. | DATA 30/09/21 |
| 05 | 30/09/21 | REVISÃO QUANTIDADES | B.N. | E.R.N | M.B.S. | VERIFICAÇÃO E.R.N. | DATA 30/09/21 |
| | | | | | | APROVAÇÃO M.B.S. | DATA 30/09/21 |


DRENAGEM SUSTENTÁVEL - VILA NOVA

MARIA BERNARDETE DE SOUSA SENDER
RESPONSÁVEL TÉCNICO
Maria Bernardete Souza Sender ART SC 7447764-8
CREA-SC 172586-9


DES. N° 1439DGLD0351

ESCALA IND. 01/01

REV. 05

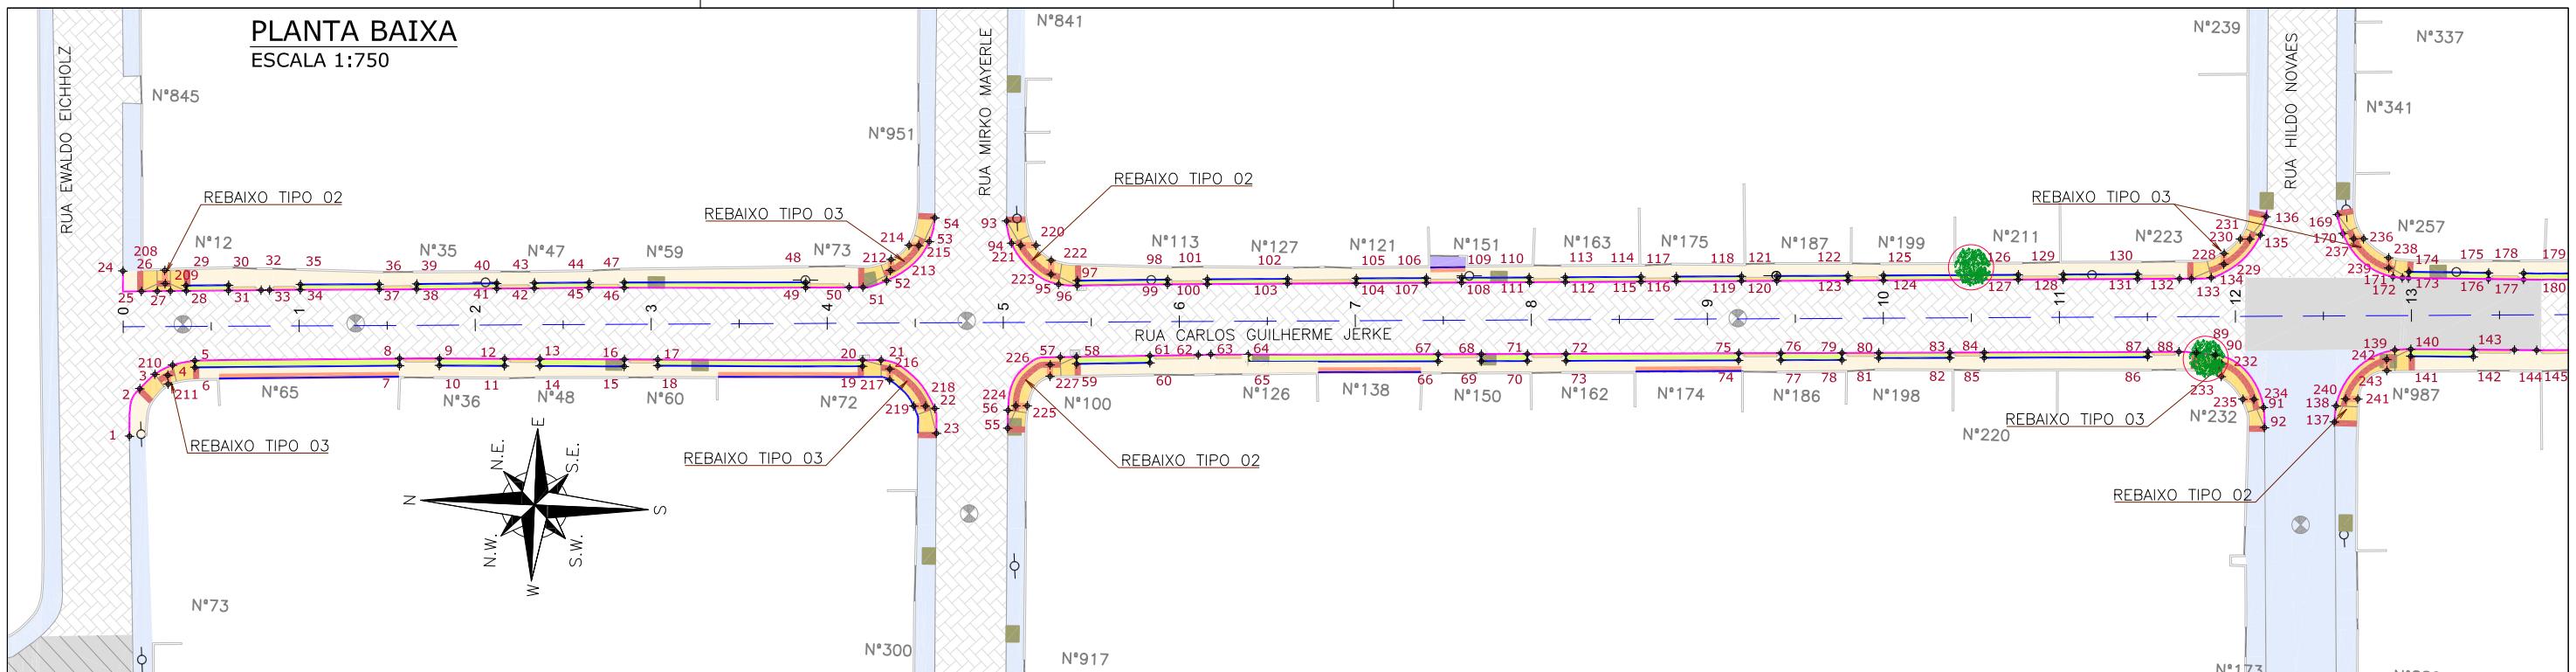

PLANTA BAIXA
ESCALA 1:750

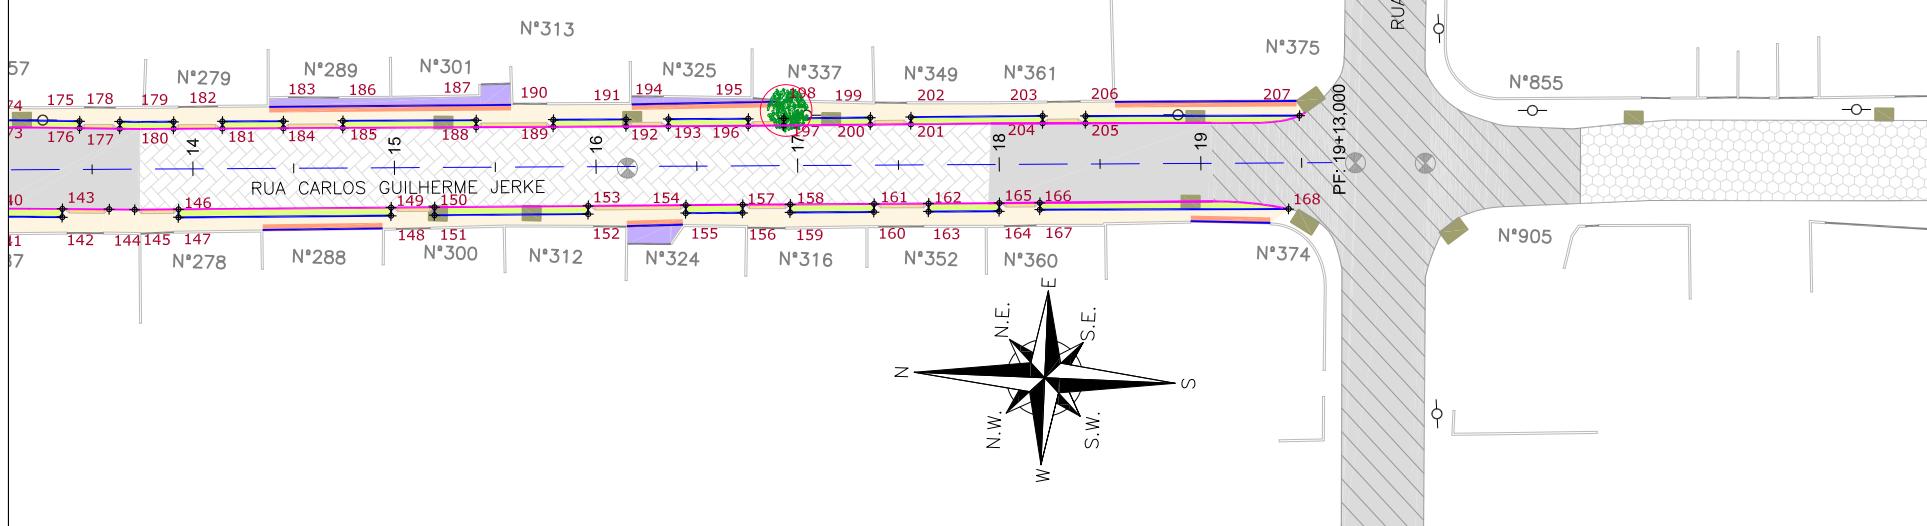

| Discriminação | Unidade | Qtd |
|---|---------|----------|
| Execução de passeio com paver drenante | m² | 1.246,00 |
| Lastro de brita comercial | m³ | 4,60 |
| Podotátil (fornecimento e execução) | m² | 71,00 |
| Canteiro (Plantio de grama) - fornecimento e execução | m² | 322,00 |
| Assentamento de guia (meio-fio) em trecho reto, confeccionada em concreto pré-fabricado, dimensões 100x15x13x30 cm (comprimento x base inferior x base superior x altura), para vias urbanas (uso viário), af_06/2016 | m | 878,00 |
| Viga de travamento em concreto (10x25cm) | m | 711,00 |

LEGENDA LEVANTAMENTO:

- PÓRTAO
- MURO EXISTENTE
- PAVER EXISTENTE
- ASFALTO EXISTENTE
- LAJOTA EXISTENTE
- BOCA DE LOBO
- CAIXA DE ESGOTO

-○ POSTE CONCRETO
■ BOCA DE LEÃO

LEGENDA PROJETO:

- ALINHAMENTO
- PAVIMENTO EM PAVER PROJETADO
- CONFORMAÇÃO COM BRITA
- PROJETO DE RUAS ADJACENTES
- REBAIXO DOS ACESSOS EM PAVER
- REBAIXO ACESSIBILIDADE EM PAVER
- PISO PODOTÁIL - GUIA
- PISO PODOTÁIL - ALERTA
- XX+ PONTOS DE LOCAÇÃO

LIMITE DO PROJETO
PASSEIO EM PAVER PROJETADO
VIGA DE TRAVAMENTO PROJETADA
CANTEIRO (GRAMA SÃO CARLOS)
MEIO-FIO PROJETADO

LIMITE DO PROJETO
PASSEIO EM PAVER PROJETADO
REBAIXO EM PAVER PROJETADO
MEIO-FIO PROJETADO

ARVORE À REMOVER



A

B

C

D

E

F

G

H

I

J

K

L

M

N

O

P

Q

R

S

T

U

V

W

X

Y

Z

A

B

C

D

E

F

G

H

I

J

K

L

M

N

O

P

Q

R

S

T

U

V

W

X

Y

Z

A

B

C

D

E

F

G

H

I

J

K

L

M

N

O

P

Q

R

S

T

U

V

W

X

Y

Z

A

B

C

D

E

F

G

H

I

J

K

L

M

N

O

P

Q

R

S

T

U

V

W

X

Y

Z

A

B

C

D

E

F

G

H

I

J

K

L

M

N

O

P

Q

R

S

T

U

V

W

X

Y

Z

A

B

C

D

E

F

G

H

I

J

K

L

M

N

O

P

Q

R

S

T

U

V

W

X

Y

Z

A

B

C

D

E

F

G

H

I

J

K

L

M

N

O

P

Q

R

S

1439DGLR0015-04-Vol 02_Tomo IV_Etapa 01_Parte 04

Relatório de auditoria final

2021-10-22

| | |
|------------------|--|
| Criado em: | 2021-10-22 |
| Por: | Sirleide Dias (sirleide@engecorps.com.br) |
| Status: | Assinado |
| ID da transação: | CBJCHBCAABAAXntVHmKX5pHXrXeKoI9d-V55D7jofFor |

Histórico de "1439DGLR0015-04-Vol 02_Tomo IV_Etapa 01_Parte 04"

- 📄 Documento criado por Sirleide Dias (sirleide@engecorps.com.br)

2021-10-22 - 2:43:56 GMT- Endereço IP: 131.72.63.141

- ✉️ Documento enviado por email para Maria Bernardete Sousa Sender (bernadete@engecorps.com.br) para assinatura

2021-10-22 - 2:48:06 GMT

- 📄 Email visualizado por Maria Bernardete Sousa Sender (bernadete@engecorps.com.br)

2021-10-22 - 22:22:29 GMT- Endereço IP: 189.120.77.184

- ✍️ Documento assinado eletronicamente por Maria Bernardete Sousa Sender (bernadete@engecorps.com.br)



Data da assinatura: 2021-10-22 - 22:23:01 GMT - Fonte da hora: servidor- Endereço IP: 189.120.77.184

- ✓ Contrato finalizado.

2021-10-22 - 22:23:01 GMT



Adobe Sign

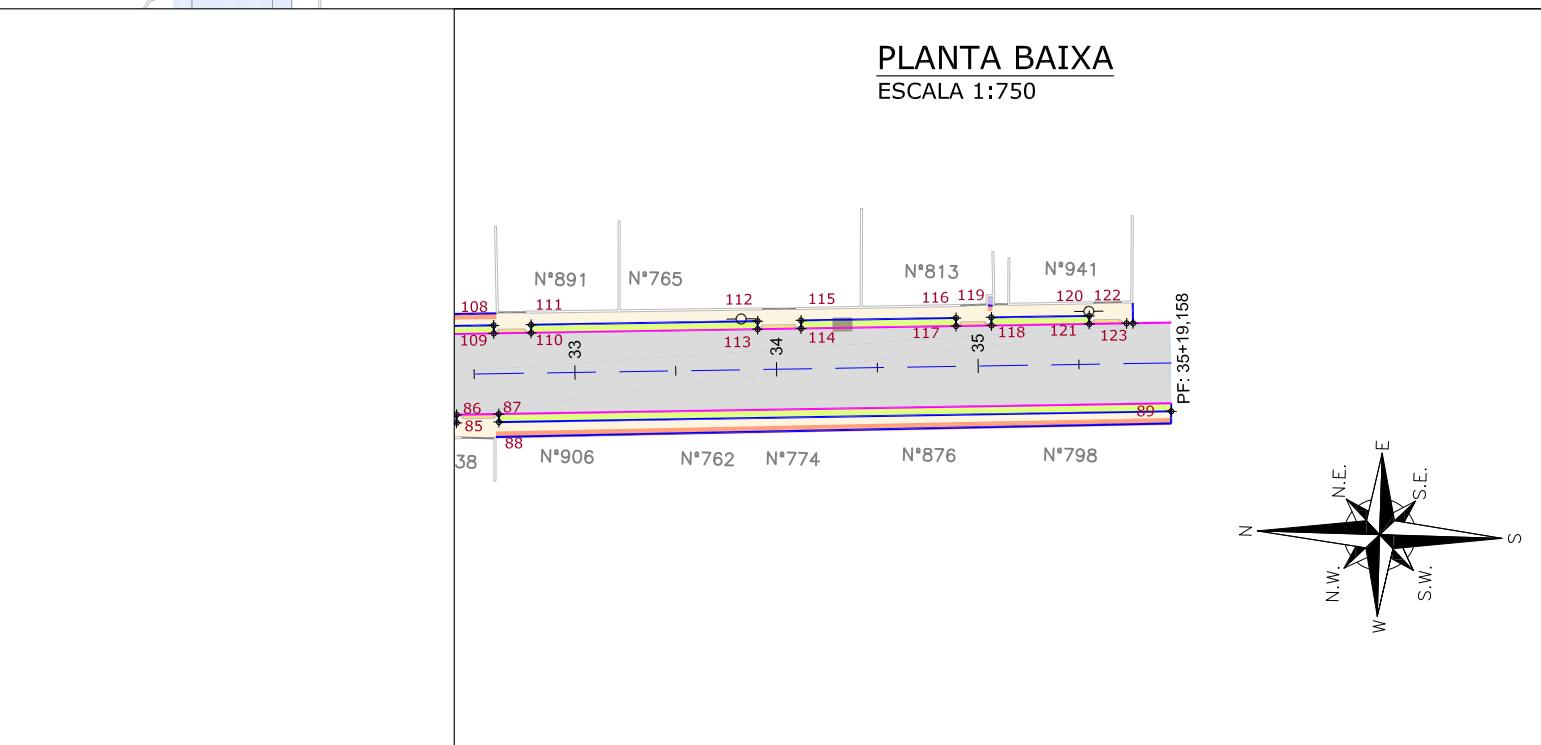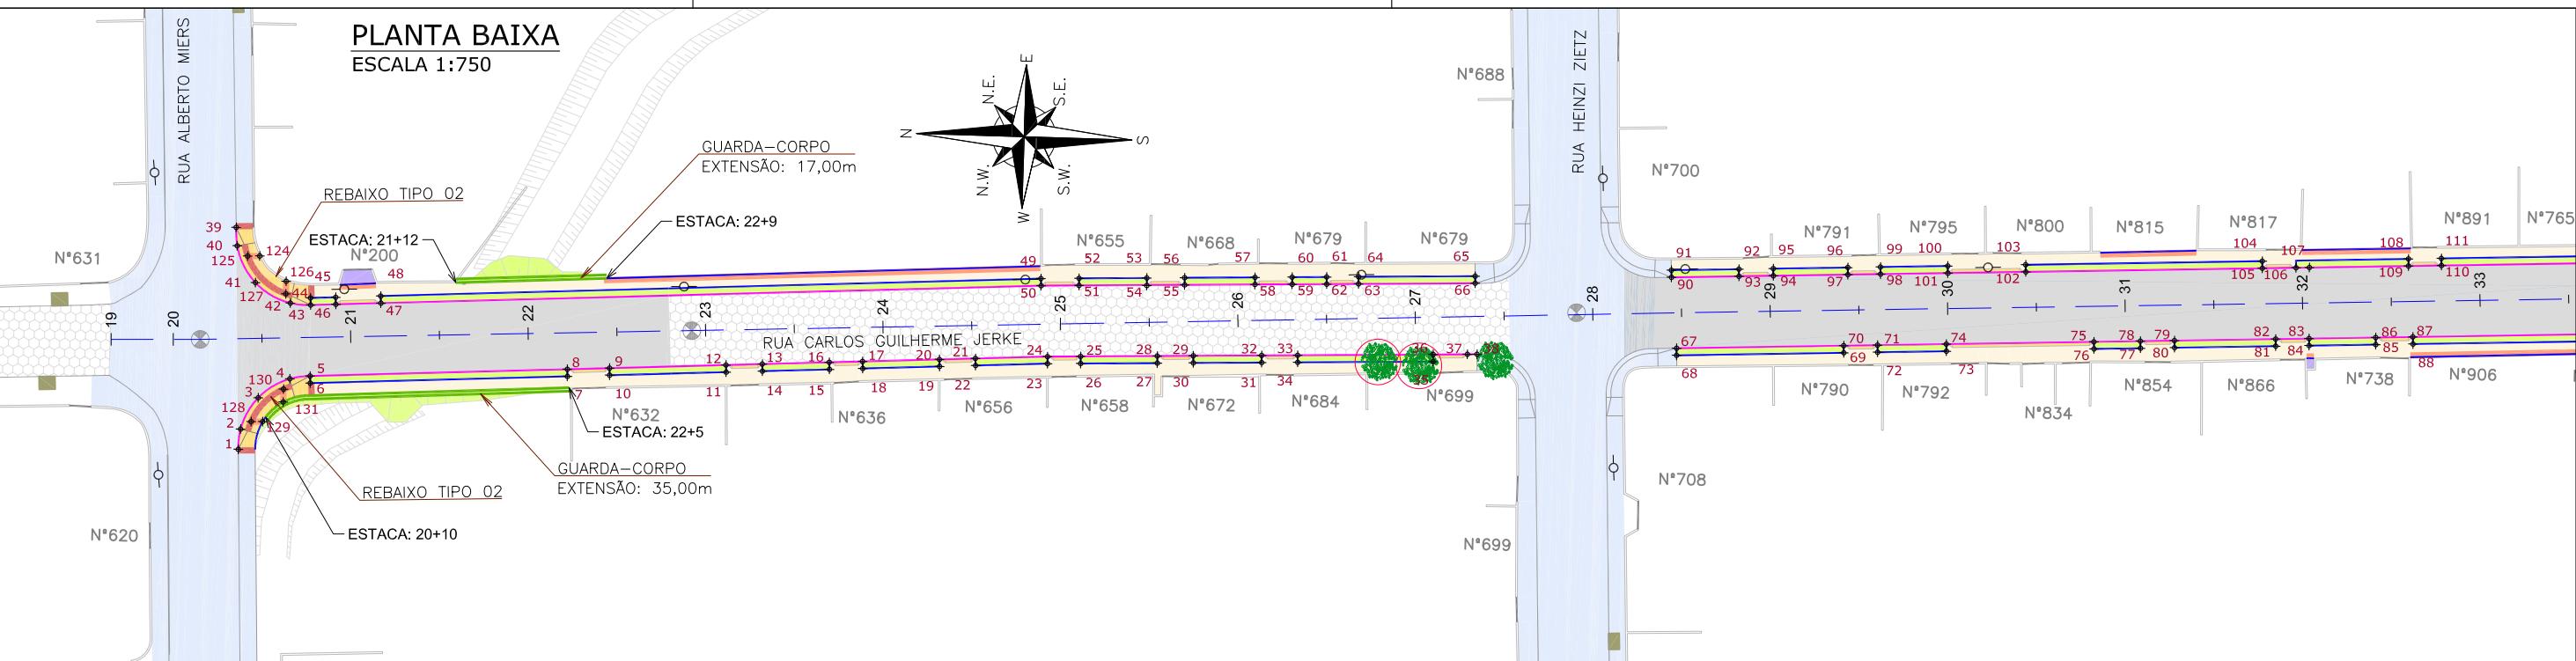

| Discriminação | Unidade | Qtde |
|--|----------------|-------------|
| Execução de passeio com paver drenante | m ² | 889,00 |
| Lastro de brita comercial | m ³ | 0,70 |
| Podotátil (fornecimento e execução) | m ² | 58,00 |
| Canteiro (Plantio de grama) - fornecimento e execução | m ² | 349,00 |
| Assentamento de guia (meio-fio) em trecho reto, confeccionada em concreto pré-fabricado, dimensões 100x15x30 cm (comprimento x base inferior x base superior x altura), para vias urbanas (uso viário). af_05/2016 | m | 620,00 |
| Viga de travamento em concreto (10x25cm) | m | 720,00 |
| Plantio de grama em placas. af_05/2018 | m ² | 83,25 |
| Guarda-corpo de concreto - materiais, moldagem e colocação | m | 52,00 |

| | |
|--|------------------|
| | PORTÃO |
| | MURO EXISTENTE |
| | LAJOTA EXISTENTE |
| | VALA EXISTENTE |
| | BOCA DE LOBO |
| | CAIXA DE ESGOTO |
| | POSTE CONCRETO |

| | |
|--|--|
| | ALINHAMENTO |
| | PAVIMENTO EM PAVER PROJETADO |
| | CONFORMAÇÃO COM BRITA |
| | PROJETO DE RUAS ADJACENTES |
| | REBAIXO DOS ACESSOS EM PAVER |
| | REBAIXO ACESSIBILIDADE EM PAVER |
| | TALUDA DE ATERRA PROJETADO 1,5H: (PEVESTIDO COM GRAMA SÃO CARLOS) |
| | CRISTA |

PISO PODOTÁTIL – GUIA
PISO PODOTÁTIL – ALERTA
GUARDA-CORPO
XX . PONTOS DE LOCACÃO

| | |
|-------------------------------------|-------------|
| LIMITE DO PROJETO | |
| PASSEIO EM PAVER PROJETADO | |
| VIGA DE TRAVAMENTO PROJETADA | |
| CANTEIRO (GRAMA SÃO CARLOS) | |
| MEIO-FIO PROJETADO | |
| | VER DETAHLE |
| LIMITE DO PROJETO | |
| PASSEIO EM PAVER PROJETADO | |
| REBAIXO EM PAVER PROJETADO | |
| MEIO-FIO PROJETADO | |
| | VER DETAHLE |



NOTAS:

1. VER NO PROJETO DE ACESSIBILIDADE E PAISAGISMO (CÓDIGO 1439DGLD0335): ESTRUTURAS DOS DETALHES "A" E "B", REBAIXOS DE ACESSIBILIDADE, REBAIXOS DE VÉICULOS, POSICIONAMENTO DOS PODOTÁTEIS, MEIO-FIO, VIGA DE TRAVAMENTO E GUARDA-CORPO.
2. VERIFICAR NOTAS DE SERVIÇO E PONTOS DE LOCAÇÃO DAS VIAS PROJETADAS E PASSEIOS (SuDs) NO VOLUME DE NOTAS DE SERVIÇO DE ACESSIBILIDADE;
3. PARA PERFEITO ENTENDIMENTO, ESTE DESENHO DEVERÁ SER IMPRESSO COLORIDO.

| REV | DATA | DESCRIÇÃO | EXE | V. |
|-----|----------|---------------------|------|----|
| 00 | 05/05/21 | EMISSÃO INICIAL | F.R. | E. |
| 01 | 01/06/21 | AJUSTES GERAIS | K.D. | E. |
| 02 | 28/06/21 | AJUSTES GERAIS | K.D. | E. |
| 03 | 06/07/21 | AJUSTES GERAIS | K.D. | E. |
| 04 | 19/07/21 | AJUSTES GERAIS | K.D. | E. |
| 05 | 30/09/21 | REVISÃO QUANTIDADES | B.N. | E. |



PREFEITURA MUNICIPAL
DE JOINVILLE

SECRETARIA DE ADMINISTRAÇÃO E
PLANEJAMENTO

INTERMISSION AT BOURVILLE

Digitized by srujanika@gmail.com

DRENAC



MARIA B.

MARIA B.

ETAPA:
PROJETOS EXECUTIVOS

**PROJETO DE ACESSIBILIDADE E
PAISAGÍSTICO
RUA CARLOS GUILHERME JERKE
(TRECHO 02)**

| | | | |
|---------|--------------|--------|-------|
| DES. N° | 1439DGLD0353 | ESCALA | FOLHA |
| | | IND. | 01/01 |
| REV. | 05 | REV. | |
| | | | 05 |

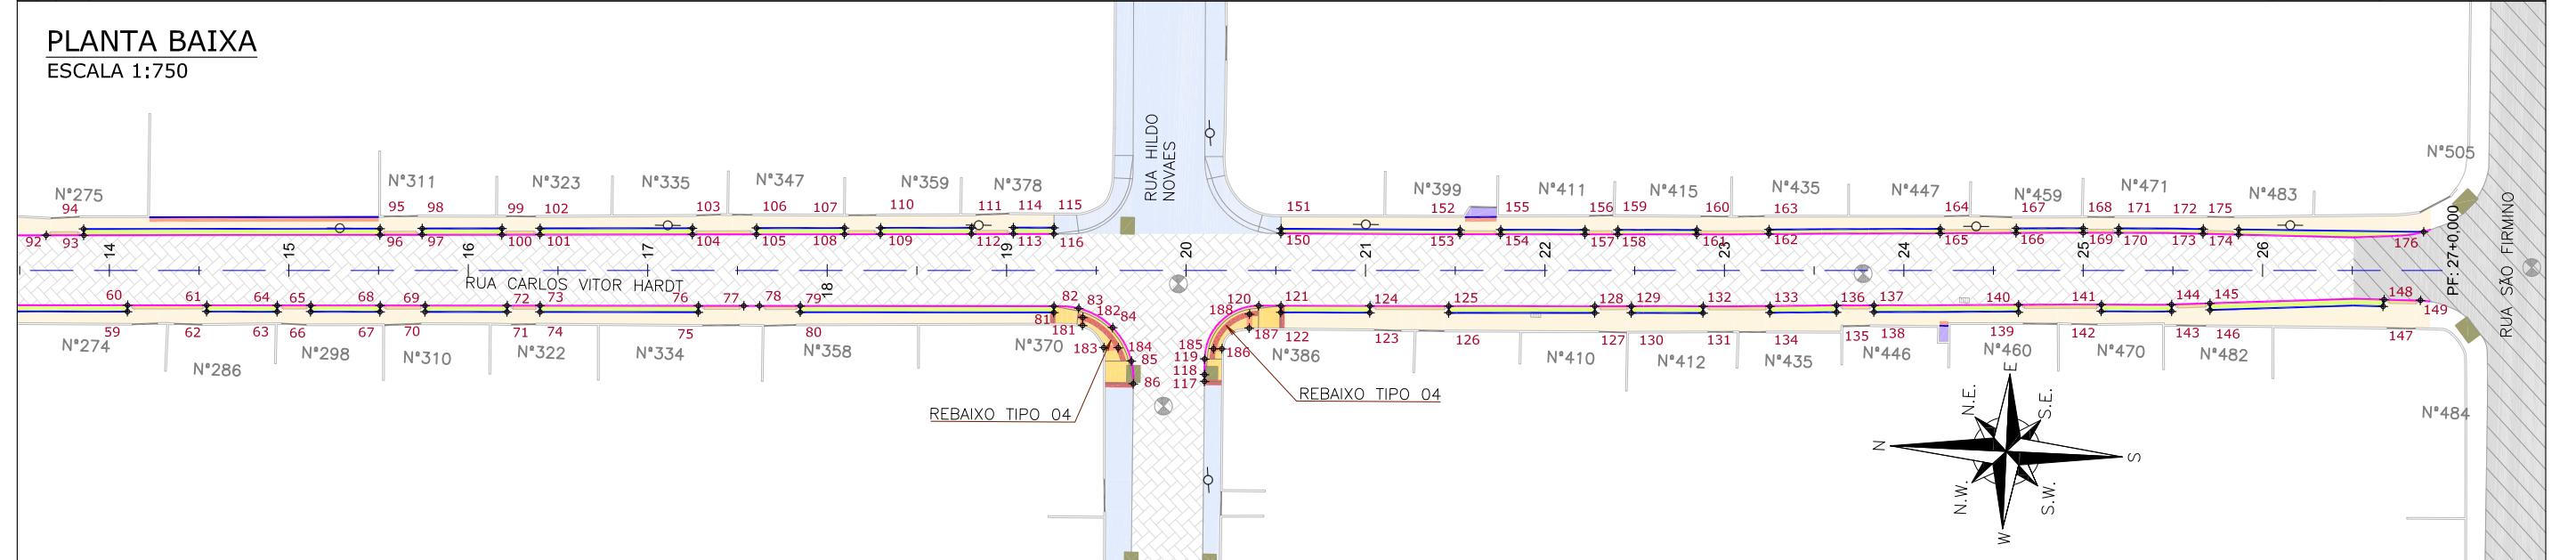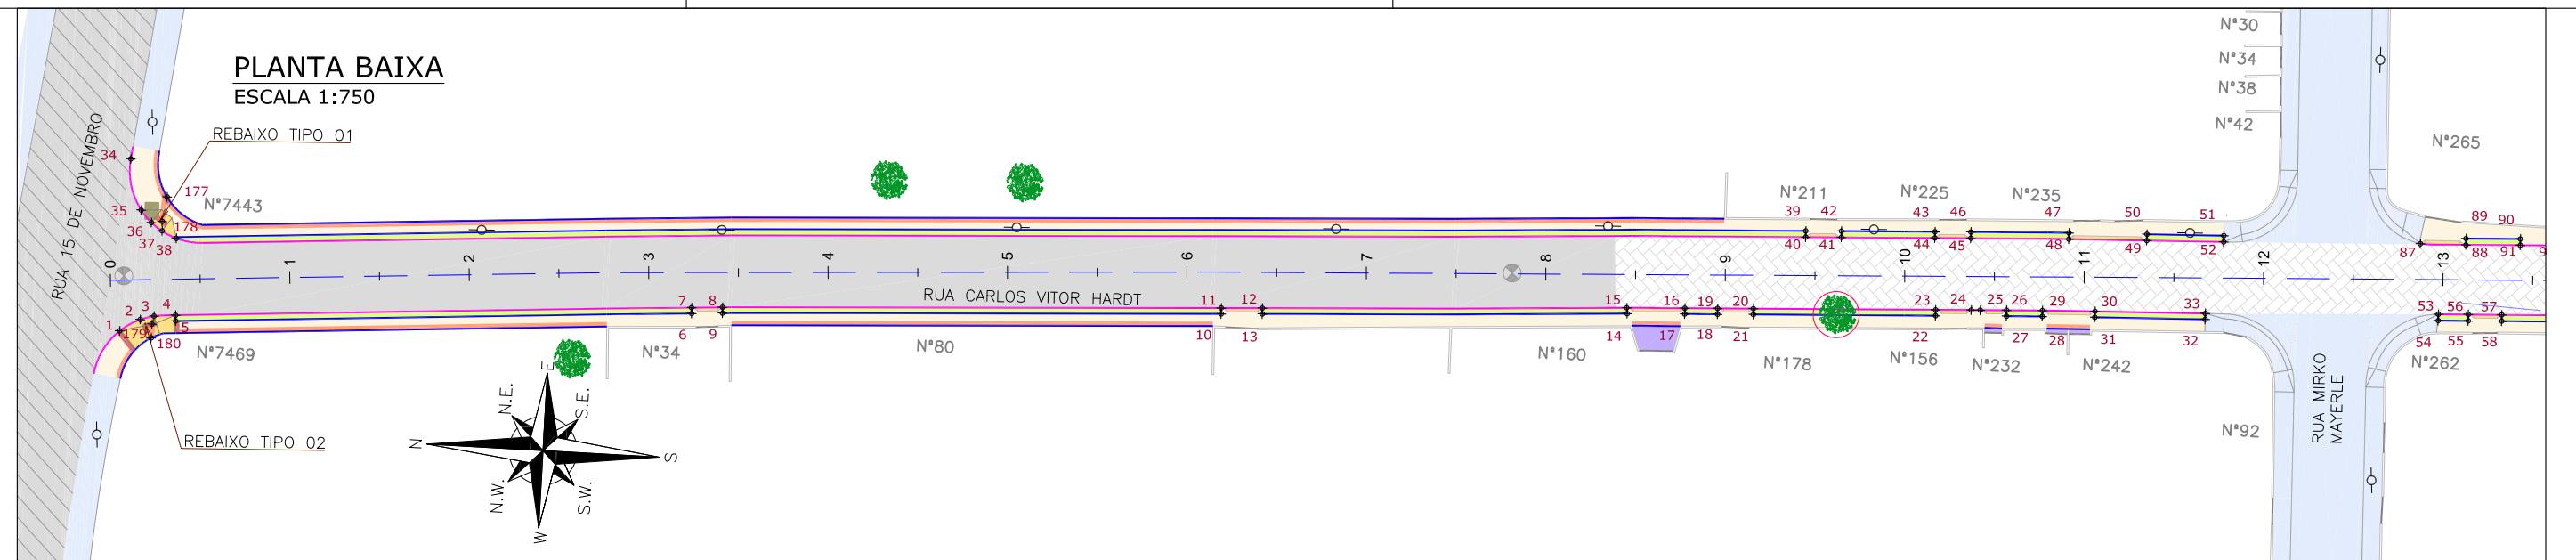

| Discriminação | Unidade | Qtde |
|--|----------------|-------------|
| Execução de passeio com paver drenante | m ² | 1.604,00 |
| Lastro de brita comercial | m ³ | 2,30 |
| Podotátil (fornecimento e execução) | m ² | 98,00 |
| Canteiro (Plantio de grama) - fornecimento e execução | m ² | 514,00 |
| Assentamento de guia (meio-fio) em trecho reto, confeccionada em concreto pré-fabricado, dimensões 100x15x30 cm (comprimento x base inferior x base superior x altura), para vias urbanas (uso viário). af_06/2016 | m | 1.070,00 |
| Viga de travamento em concreto (10x25cm) | m | 1.207,00 |

LEGENDA LEVANTAMENTO:

LEGENDA PROJETO:

The diagram illustrates a cross-section of a paved area. The top layer is light orange and labeled "LIMITE DO PROJETO" and "PASSEIO EM PAVER PROJETADO". Below this is a blue layer labeled "VIGA DE TRAVAMENTO PROJETADA". The bottom layer is pink and labeled "CANTEIRO (GRAMA SÃO CARLOS)" and "MEIO-FIO PROJETADO". To the right, a bracketed callout labeled "VER DETALHES" covers the middle section of the diagram.




NOTAS:

1. VER NO PROJETO DE ACESSIBILIDADE E PAISAGISMO (CÓDIGO 1439DGLD0335): ESTRUTURAS DOS DETALHES "A" E "B", REBAIXOS DE ACESSIBILIDADE, REBAIXOS DE VEÍCULOS, POSICIONAMENTO DOS PODÓTEIS, MEIO-FIO E VIGA DE TRAVAMENTO.
2. VERIFICAR NOTAS DE SERVIÇO E PONTOS DE LOCAÇÃO DAS VIAS PROJETADAS E PASSEIOS (SUDs) NO VOLUME DE NOTAS DE SERVIÇO DE ACESSIBILIDADE;
3. PARA PERFEITO ENTENDIMENTO, ESTE DESENHO DEVERÁ SER IMPRESSO COLORIDO.

| FUSIL CONCRETO | | | | | | | MEIO-FIO PROJETADO | | | | | | | |
|----------------|----------|---------------------|-------------------|------|-------|--------|--------------------|--------|---|---|--|--|--|--|
| BOCA DE LEÃO | | | PONTOS DE LOCAÇÃO | | | | | | | | | | | |
| REV | DATA | DESCRICA | | EXE | VER | APR | | | | | PREFEITURA MUNICIPAL DE JOINVILLE | ETAPA: | | |
| 00 | 04/05/21 | EMISSÃO INICIAL | | F.R. | E.R.N | M.B.S. | | | <p>PREFEITURA MUNICIPAL DE JOINVILLE SECRETARIA DE ADMINISTRAÇÃO E PLANEJAMENTO</p> | <p>DRENAGEM SUSTENTÁVEL - VILA NOVA</p> <p>MARIA BERNARDETE DE SOUSA SENDER RESPONSÁVEL TÉCNICO <i>Maria Bernadete Sousa Sender</i></p> | <p>ART SC 7447764-8 CREA-SC 172586-9</p> | PROJETOS EXECUTIVOS | | |
| 01 | 01/06/21 | AJUSTES GERAIS | | K.D. | E.R.N | M.B.S. | | | | | | <p>PROJETO DE ACESSIBILIDADE E PAISAGISTICO RUA CARLOS VITOR HARDT</p> | | |
| 02 | 28/06/21 | AJUSTES GERAIS | | K.D. | E.R.N | M.B.S. | | | | | | | | |
| 03 | 06/07/21 | AJUSTES GERAIS | | K.D. | E.R.N | M.B.S. | EXECUÇÃO | B.N. | DATA | 30/09/21 | | | | |
| 04 | 19/07/21 | AJUSTES GERAIS | | K.D. | E.R.N | M.B.S. | VERIFICAÇÃO | E.R.N. | DATA | 30/09/21 | | | | |
| 05 | 30/09/21 | REVISÃO QUANTIDADES | | B.N. | E.R.N | M.B.S. | APROVAÇÃO | M.B.S. | DATA | 30/09/21 | | | | |
| | | | | | | | | | | | DES. N° | 1439DGLD0354 | | |
| | | | | | | | | | | | ESCALA IND. | 01/01 | | |
| | | | | | | | | | | | REV. | 05 | | |

PLANTA BAIXA
ESCALA 1:750

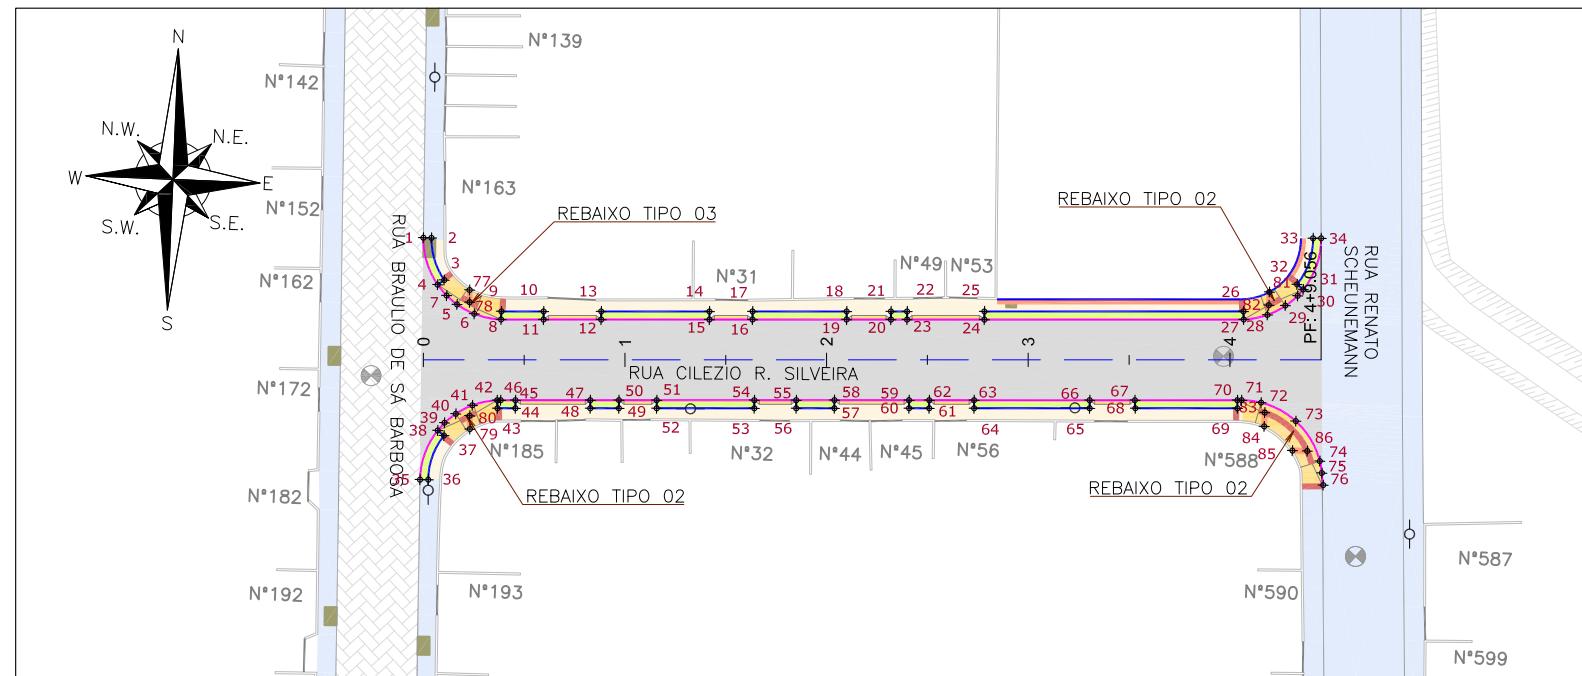

| Discriminação | Unidade | Qtde |
|---|----------------|--------|
| Execução de passeio com paver drenante | m ² | 290,00 |
| Podotátil (fornecimento e execução) | m ² | 16,00 |
| Canterio (Plantio de grama) - fornecimento e execução | m ² | 87,00 |
| Assentamento de guia (meio-fio) em trecho reto, confeccionada em concreto pré-fabricado, dimensões 100x15x13x30 cm (comprimento x base inferior x base superior x altura), para vias urbanas (uso viário). af_06/20'6 | m | 210,00 |
| Viga de travamento em concreto (10x25cm) | m | 172,00 |

LEGENDA LEVANTAMENTO:

- PÓRTÃO
- MURO EXISTENTE
- PAVER EXISTENTE
- VALA EXISTENTE
- BOCA DE LOBO
- CAIXA DE ESGOTO
- POSTE CONCRETO

LEGENDA PROJETO:

- ALINHAMENTO
- PAVIMENTO EM PAVER PROJETADO
- PROJETO DE RUAS ADJACENTES
- REBAIXO DOS ACESSOS EM PAVER
- REBAIXO ACESSIBILIDADE EM PAVER
- PISO PODOTÁTIL – GUIA
- PISO PODOTÁTIL – ALERTA
- PONTOS DE LOCAÇÃO

LIMITE DO PROJETO
PASSEIO EM PAVER PROJETADO
VIGA DE TRAVAMENTO PROJETADA
CANTEIRO (GRAMA SÃO CARLOS)
MEIO-FIO PROJETADO

LIMITE DO PROJETO
PASSEIO EM PAVER PROJETADO
REBAIXO EM PAVER PROJETADO
MEIO-FIO PROJETADO




NOTAS:

1. VER NO PROJETO DE ACESSIBILIDADE E PAISAGISMO (CÓDIGO 1439DGLD0335): ESTRUTURAS DOS DETALHES "A" E "B", REBAIXOS DE ACESSIBILIDADE, REBAIXOS DE VEÍCULOS, POSICIONAMENTO DOS PODOTÁTEIS, MEIO-FIO E VIGA DE TRAVAMENTO.
2. VERIFICAR NOTAS DE SERVIÇO E PONTOS DE LOCAÇÃO DAS VIAS PROJETADAS E PASSEIOS (SUDS) NO VOLUME DE NOTAS DE SERVIÇO DE ACESSIBILIDADE;
3. PARA PERFEITO ENTENDIMENTO, ESTE DESENHO DEVERÁ SER IMPRESSO COLORIDO.

| REV | DATA | DESCRÍÇÃO | EXE | VER | APR | | PREFEITURA MUNICIPAL DE JOINVILLE SECRETARIA DE ADMINISTRAÇÃO E PLANEJAMENTO DRENAGEM SUSTENTÁVEL - VILA NOVA | | | |
|---------|----------|---------------------|------|-------|--------|--|---|------------------------------------|------|--|
| | | | | | | | EXECUÇÃO | B.N. | DATA | |
| 00 | 04/05/21 | EMISSÃO INICIAL | F.R. | E.R.N | M.B.S. | | | | | |
| 01 | 01/06/21 | AJUSTES GERAIS | K.D. | E.R.N | M.B.S. | | | | | |
| 02 | 28/06/21 | AJUSTES GERAIS | K.D. | E.R.N | M.B.S. | | | | | |
| 03 | 05/07/21 | AJUSTES GERAIS | K.D. | E.R.N | M.B.S. | | | | | |
| 04 | 19/07/21 | AJUSTES GERAIS | K.D. | E.R.N | M.B.S. | | MARIA BERNARDETE DE SOUSA SENDER RESPONSÁVEL TÉCNICO <i>Maria Bernadete Sousa Sender</i> | DES. N° 1439DGLD0355 | | |
| 05 | 30/09/21 | REVISÃO QUANTIDADES | B.N. | E.R.N | M.B.S. | | ART SC 7447764-8 CREA-SC 172586-9 | ESCALA IND. 01/01 REV. 05 | | |
| Pág. 52 | | | | | | | | | | |

ETAPA: PROJETOS EXECUTIVOS

PROJETO DE ACESSIBILIDADE E PAISAGISTICO RUA CILEZIO R. SILVEIRA

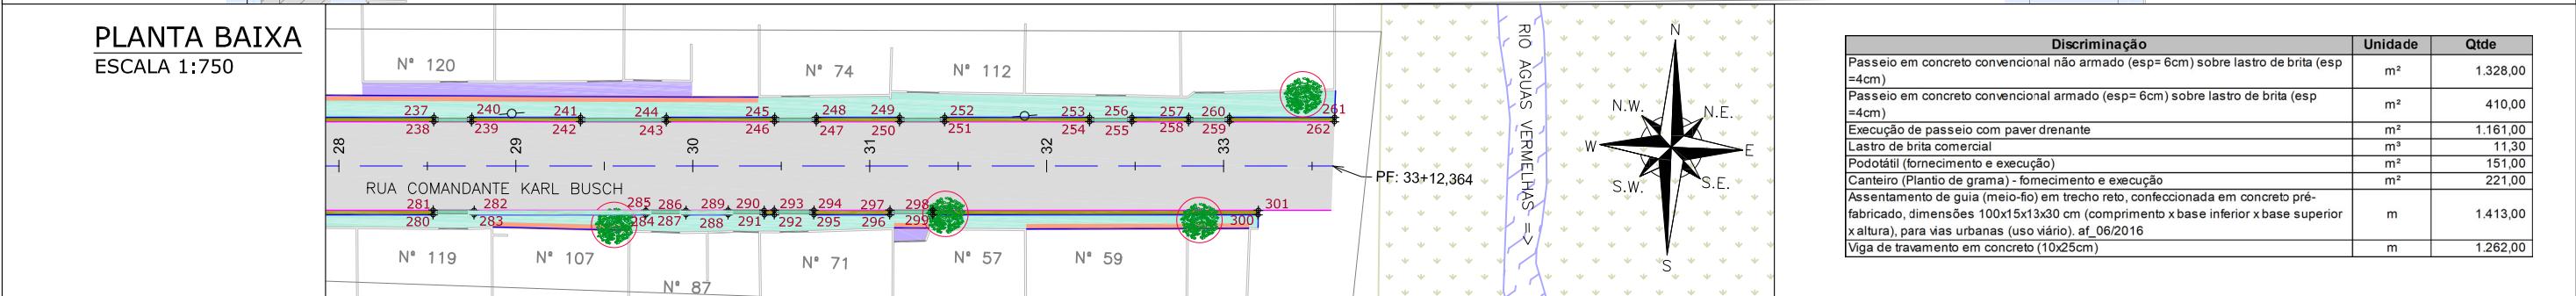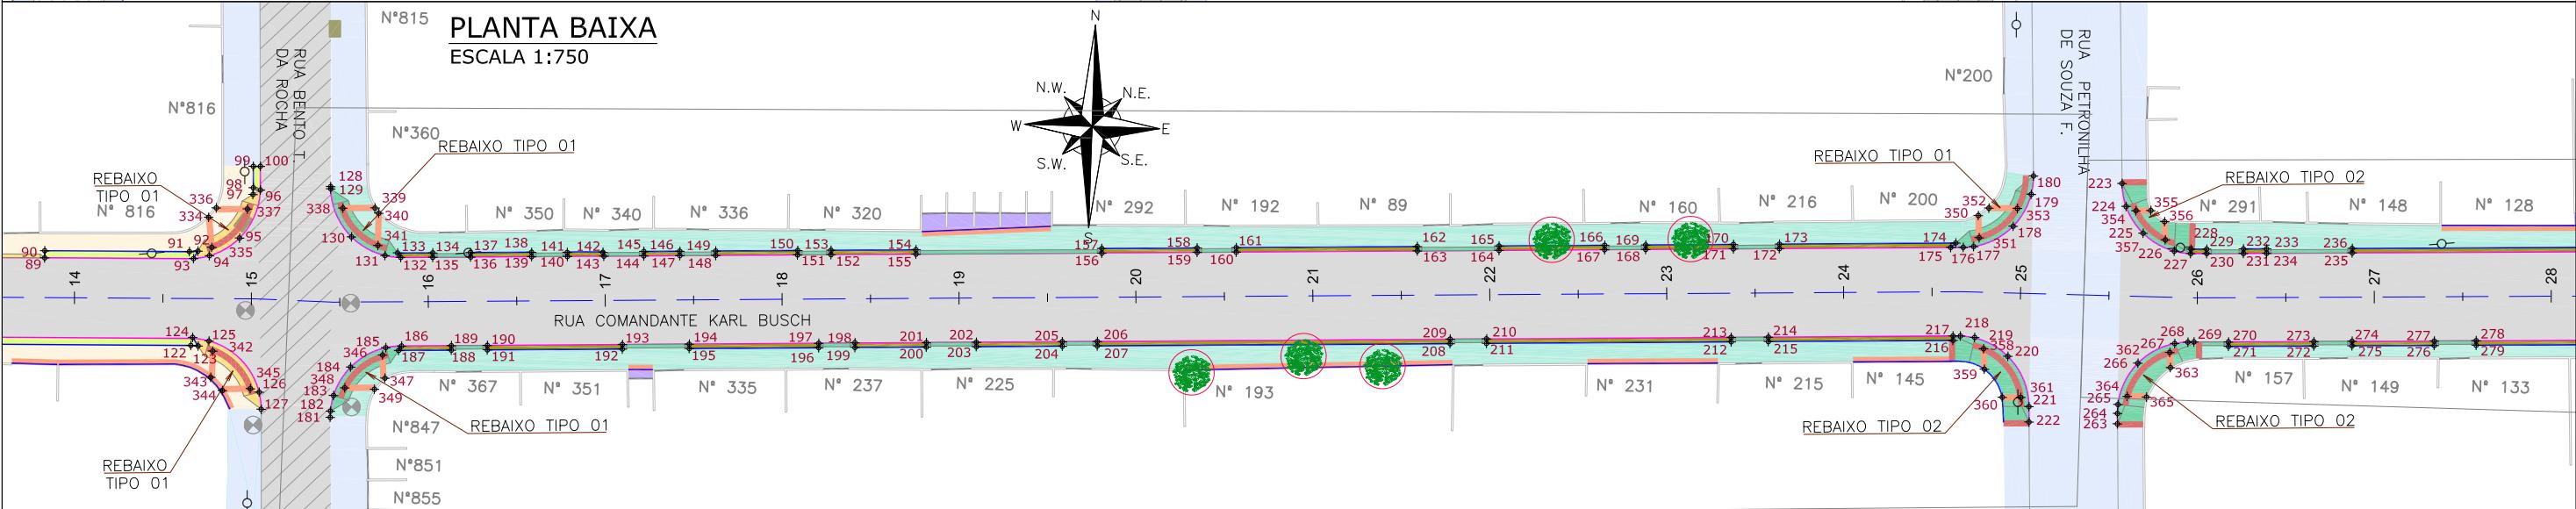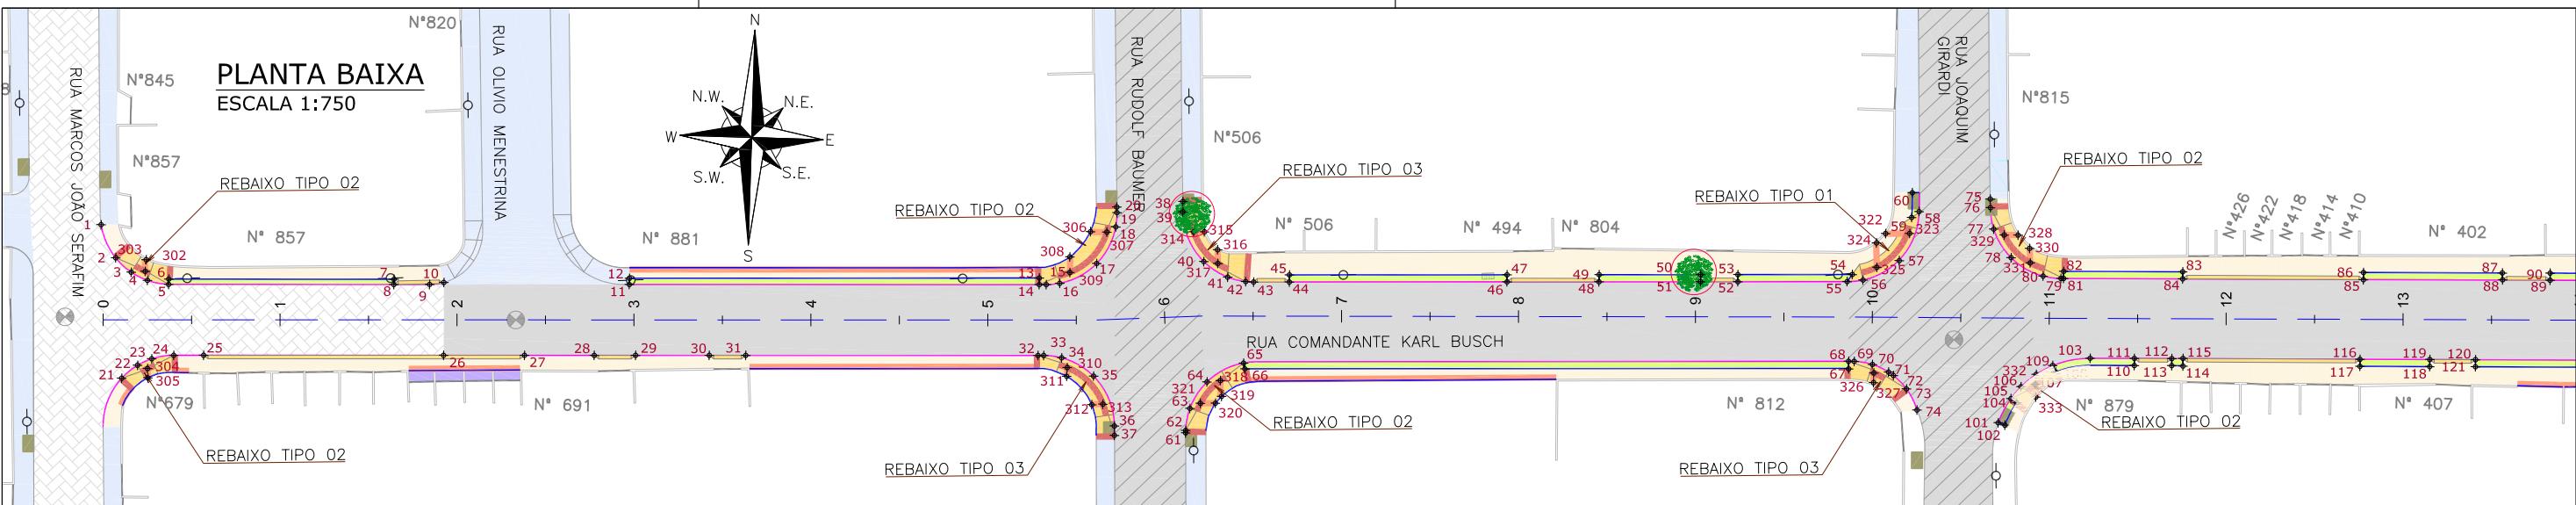

LEGENDA LEVANTAMENTO:

1

LEGEND

PROJETO:

1

三

100

1

— 1 —

10 of 10

1

4

1

10 of 10

1

10 of 10

1

10 of 10



10 of 10

TAS:

PROJETO DE ACESSIBILIDADE E PAISAGISMO (CÓDIGO 1439DGLD0335): ESTRUTURAS LHEIS "A", "B", "D" e "E", REBAIXOS DE ACESSIBILIDADE, REBAIXOS DE VEÍCULOS, MENTO DOS PODOTÁTEIS, MEIO-FIO, VIGA DE TRAVAMENTO, DEFESA METÁLICA E ORPO.


NOTAS DE SERVICO E PONTOS DE LOCAÇÃO DAS VIAS PROJETADAS E PASSEIOS
O VOLUME DE NOTAS DE SERVICO DE ACESSIBILIDADE:

| REV | DATA | DESCRÍÇÃO | EXE | VER | APR | | PREFEITURA MUNICIPAL DE JOINVILLE | ETAPA: | PROJETOS EXECUTIVOS |
|-----|----------|---------------------|------|-------|--------|---|--|--|---|
| 00 | 04/05/21 | EMISSÃO INICIAL | G.M. | E.R.N | M.B.S. |  |  PREFEITURA MUNICIPAL DE JOINVILLE | SECRETARIA DE ADMINISTRAÇÃO E PLANEJAMENTO | PROJETO DE ACESSIBILIDADE E PAISAGISTICO RUA COMANDANTE KARL BUSCH |
| 01 | 31/05/21 | AJUSTES GERAIS | F.R. | E.R.N | M.B.S. | | | | |
| 02 | 28/06/21 | AJUSTES GERAIS | K.D. | E.R.N | M.B.S. | EXECUÇÃO | B.N. | DATA | DRENAGEM SUSTENTÁVEL - VILA NOVA |
| 03 | 06/07/21 | AJUSTES GERAIS | K.D. | E.R.N | M.B.S. | VERIFICAÇÃO | E.R.N. | DATA | MARIA BERNARDETE DE SOUSA SENDER RESPONSÁVEL TÉCNICO <i>Maria Bernardete Sousa Sender</i> |
| 04 | 19/07/21 | AJUSTES GERAIS | K.D. | E.R.N | M.B.S. | APROVAÇÃO | M.B.S. | DATA | ART SC 7447764-8 CREA-SC 172586-9 |
| 05 | 30/09/21 | REVISÃO QUANTIDADES | B.N. | E.R.N | M.B.S. | | | | DES. N° 1439DGLD0356 REV. 05 |

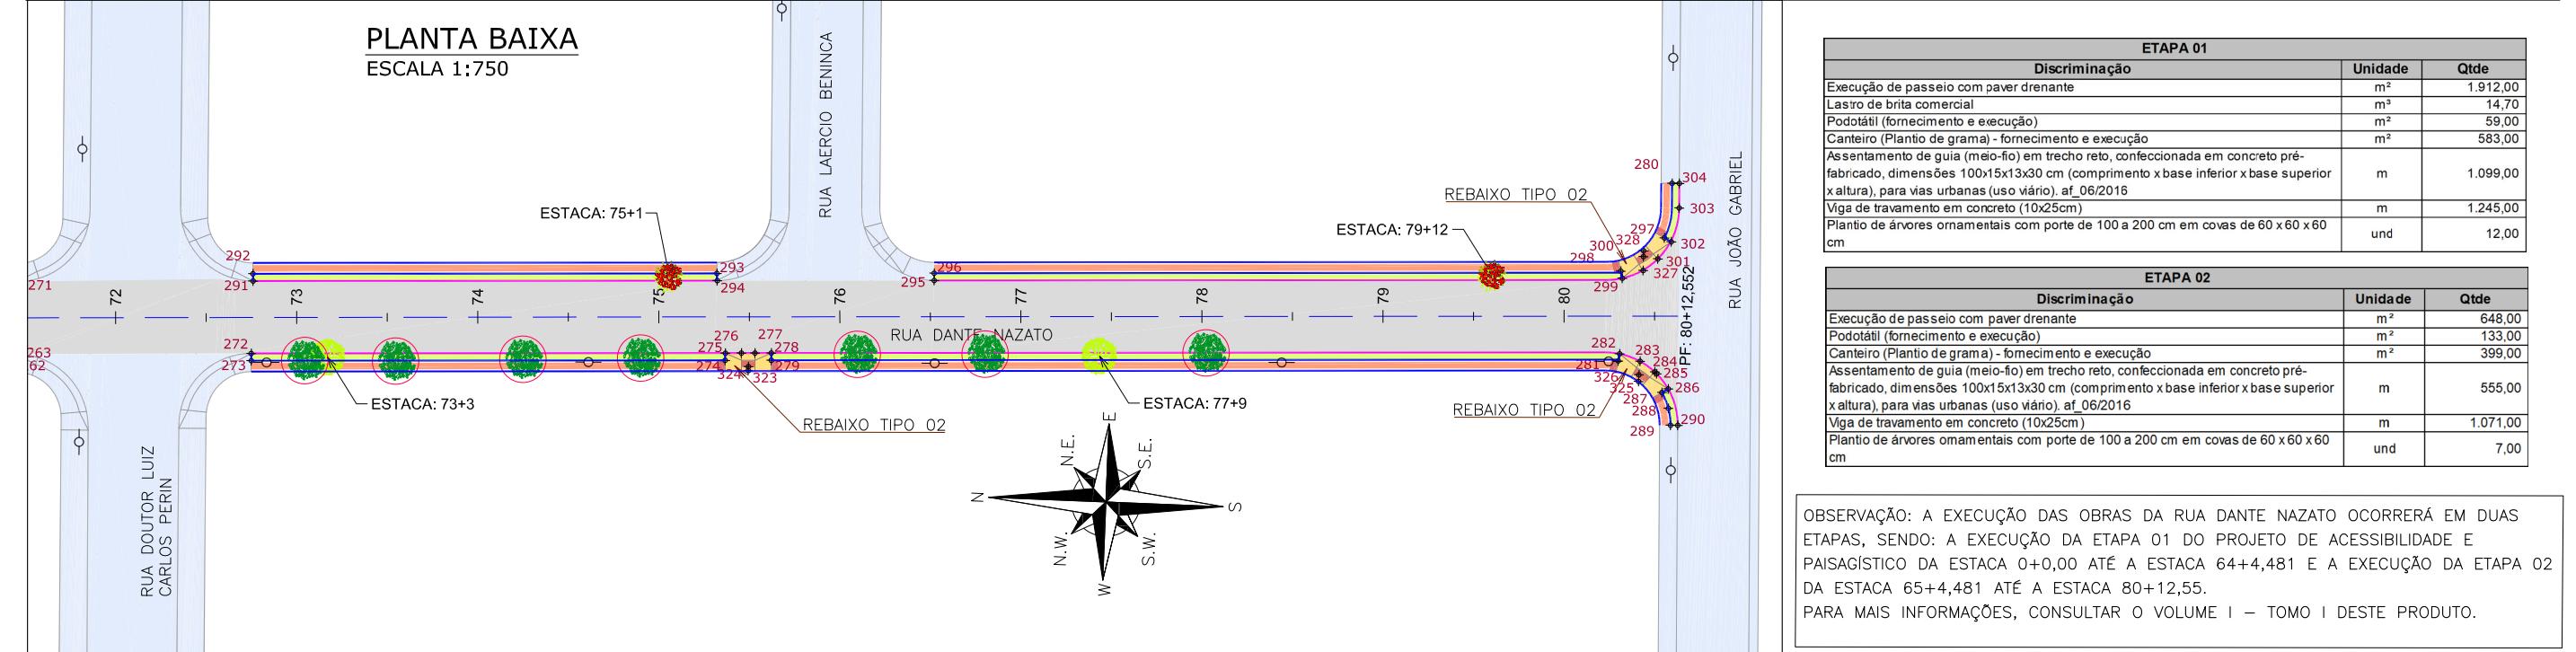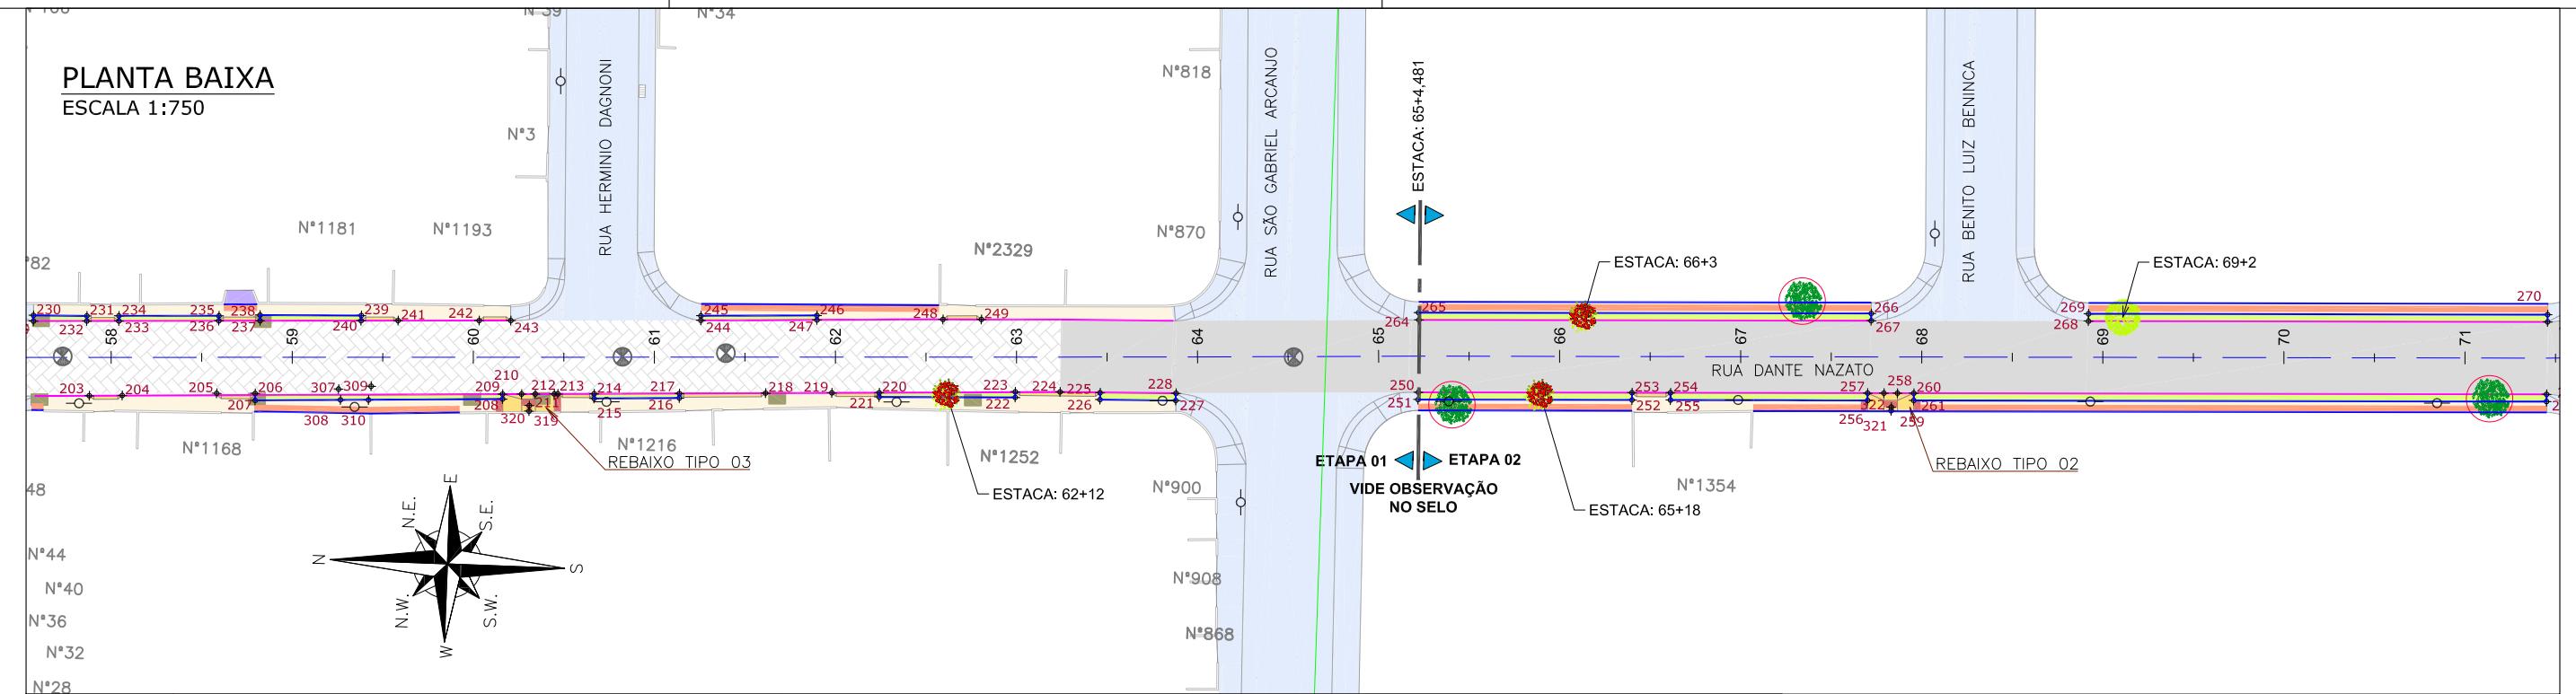

| LEGENDA LEVANTAMENTO: | | | | | | LEGENDA PROJETO: | | | | | | NOTAS: | | | | | |
|-----------------------|----------|---------------------|---------------------------------|---|------------------------------|------------------|--------|---|-----------------------------|------------------------------|---|---|---|-------------|-------------|--|--|
| PORTÃO | -O- | POSTE CONCRETO | ALINHAMENTO | — | MURO DE CONTENÇÃO PROJETADO | CANELINHA | — | LIMITE DO PROJETO | PASSEIO EM PAVER PROJETADO | VIGA DE TRAVAMENTO PROJETADA | ÁRVORE A REMOVER | 1. VER NO PROJETO DE ACESSIBILIDADE E PAISAGISMO (CÓDIGO 1439DGLD0335): ESTRUTURAS DOS DETALHES "A", "B", REBAIXOS DE ACESSIBILIDADE, REBAIXOS DE VEÍCULOS, POSICIONAMENTO DOS PODOTÁEIS, MEIO-FIO, VIGA DE TRAVAMENTO. | | | | | |
| MURO EXISTENTE | | | — | — | PAVIMENTO EM PAVER PROJETADO | FLAMBOYZINHO | — | PASSEIO EM PAVER PROJETADO | CANTEIRO (GRAMA SÃO CARLOS) | MEIO-FIO PROJETADO | XX | 2. VERIFICAR NOTAS DE SERVIÇO E PONTOS DE LOCAÇÃO DAS VIAS PROJETADAS E PASSEIOS (SuDS) NO VOLUME DE NOTAS DE SERVIÇO DE ACESSIBILIDADE; | | | | | |
| PAVER EXISTENTE | | | CONFORMAÇÃO COM BRITA | — | PROJETO DE RUAS ADJACENTES | SIBIPIRUNA | — | LIMITE DO PROJETO | PASSEIO EM PAVER PROJETADO | REBAIXO EM PAVER PROJETADO | VER DETALHE A | 3. O PROJETO DO MURO DE CONTENÇÃO É APRESENTADO JUNTO AO PROJETO DE TERRAPLENAGEM; | | | | | |
| ASFALTO EXISTENTE | | | — | — | REBAIXO DOS ACESSOS EM PAVER | XX + | — | — | — | MEIO-FIO PROJETADO | VER DETALHE B | 4. PARA PERFEITO ENTENDIMENTO, ESTE DESENHO DEVERÁ SER IMPRESSO COLORIDO. | | | | | |
| BOCA DE LEÃO | | | REBAIXO ACESSIBILIDADE EM PAVER | — | — | | — | — | — | — | | | | | | | |
| BOCA DE LOBO | | | REBAIXO PODOTÁIL - GUIA | — | — | | — | — | — | — | | | | | | | |
| CAIXA DE ESGOTO | | | REBAIXO PODOTÁIL - ALERTA | — | — | | — | — | — | — | | | | | | | |
| REV | DATA | DESCRÍÇÃO | | | EXE | VER | APR | TYP SA ENGE CORPS Grupo TYP SA GreenBlue Management Grupo TYP SA azimute ENGENHARIA | | | PREFEITURA MUNICIPAL DE JOINVILLE | | ETAPA: PROJETOS EXECUTIVOS | | | | |
| 00 | 04/05/21 | EMISSÃO INICIAL | | | G.M. | E.R.N | M.B.S. | | | | SECRETARIA DE ADMINISTRAÇÃO E PLANEJAMENTO | | PROJETO DE ACESSIBILIDADE E PAISAGISTICO RUA DANTE NAZATO | | | | |
| 01 | 01/06/21 | AJUSTES GERAIS | | | B.M. | E.R.N | M.B.S. | | | | PREFEITURA MUNICIPAL DE JOINVILLE | | | | | | |
| 02 | 28/06/21 | AJUSTES GERAIS | | | K.D. | E.R.N | M.B.S. | EXECUÇÃO | | | DRENAGEM SUSTENTÁVEL - VILA NOVA | | | | | | |
| 03 | 06/07/21 | AJUSTES GERAIS | | | K.D. | E.R.N | M.B.S. | B.N. | | | MARI A BERNARDETE DE SOUSA SENDER RESPONSÁVEL TÉCNICO | | | | | | |
| 04 | 14/07/21 | AJUSTES GERAIS | | | K.D. | E.R.N | M.B.S. | VERIFICAÇÃO | | | Maria Bernardete Souza Sender <small>Maria Bernardete Souza Sender (22 de October de 2021 19:23 ADT)</small> | | | | | | |
| 05 | 30/09/21 | REVISÃO QUANTIDADES | | | B.N. | E.R.N | M.B.S. | APROVAÇÃO | | | ART SC 7447764-8 CREA-SC 172586-9 | | DES. N° | ESCALA IND. | FOLHA 02/02 | | |
| | | | | | | | | M.B.S. | | | | | 1439DGLD0357 | REV. | 05 | | |

PLANTA BAIXA
ESCALA 1:750

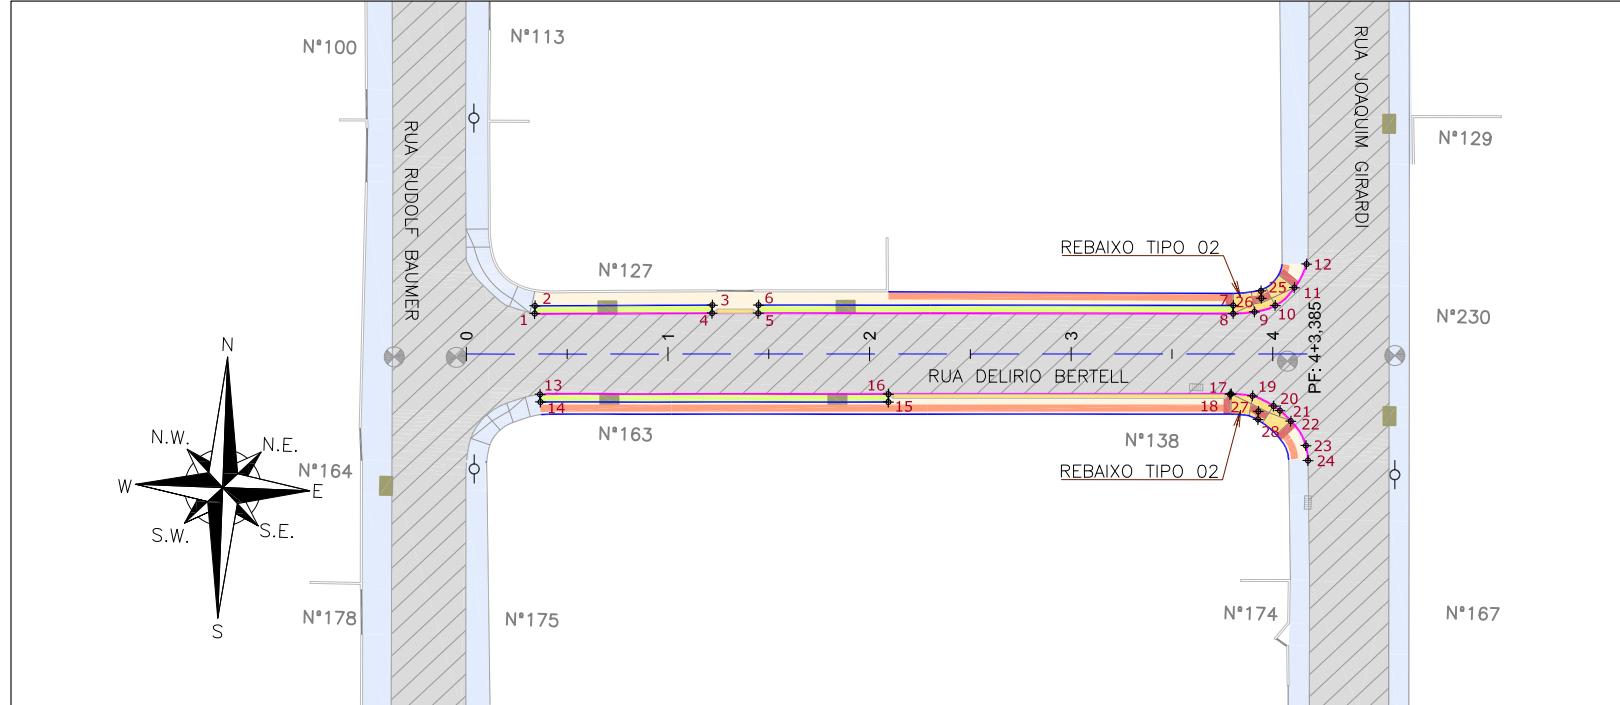

| Discriminação | Unidade | Qtde |
|--|----------------|----------|
| Execução de passeio com paver drenante | m ² | 237,00 |
| Lastro de brita comercial | m ³ | 1,90 |
| Podotátil (fornecimento e execução) | m ² | 31,00 |
| Canteiro (Plantio de grama) - fornecimento e execução | m ² | 79,00 |
| Assentamento de guia (meio-fio) em trecho reto, confeccionada em concreto pré-fabricado, dimensões 100x5x13x30 cm (comprimento x base inferior x base superior x altura), para vias urbanas (uso viário). af_06/2016 | m | 167,00 |
| Viga de travamento em concreto (10x25cm) | m | 1.108,00 |

LEGENDA LEVANTAMENTO:

- PÓRTÃO
- MURO EXISTENTE
- ASFALTO EXISTENTE
- BOCA DE LOBO
- CAIXA DE ESGOTO
- POSTE CONCRETO

LEGENDA PROJETO:

- ALINHAMENTO
- PROJETO DE RUAS ADJACENTES
- REBAIXO DOS ACESSOS EM PAVER
- REBAIXO ACESSIBILIDADE EM PAVER
- PISO PODOTÁIL – GUIA
- PISO PODOTÁIL – ALERTA
- PONTOS DE LOCAÇÃO

LIMITE DO PROJETO
PASSEIO EM PAVER PROJETADO
VIGA DE TRAVAMENTO PROJETADA
CANTEIRO (GRAMA SÃO CARLOS)
MEIO-FIO PROJETADO

LIMITE DO PROJETO
PASSEIO EM PAVER PROJETADO
REBAIXO EM PAVER PROJETADO
MEIO-FIO PROJETADO

NOTAS:

- VER NO PROJETO DE ACESSIBILIDADE E PAISAGISMO (CÓDIGO 1439DGLD0335): ESTRUTURAS DOS DETALHES "A", "B", REBAIXOS DE ACESSIBILIDADE, REBAIXOS DE VEÍCULOS, POSICIONAMENTO DOS PODOTÁTEIS, MEIO-FIO, VIGA DE TRAVAMENTO.
- VERIFICAR NOTAS DE SERVIÇO E PONTOS DE LOCAÇÃO DAS VIAS PROJETADAS E PASSEIOS (SuDS) NO VOLUME DE NOTAS DE SERVIÇO DE ACESSIBILIDADE;
- PARA PERFEITO ENTENDIMENTO, ESTE DESENHO DEVERÁ SER IMPRESSO COLORIDO.

| REV | DATA | DESCRÍÇÃO | EXE | VER | APR |
|-----|----------|---------------------|------|-------|--------|
| 00 | 04/05/21 | EMISSÃO INICIAL | G.M. | E.R.N | M.B.S. |
| 01 | 01/06/21 | AJUSTES GERAIS | B.M. | E.R.N | M.B.S. |
| 02 | 28/06/21 | AJUSTES GERAIS | K.D. | E.R.N | M.B.S. |
| 03 | 06/07/21 | AJUSTES GERAIS | K.D. | E.R.N | M.B.S. |
| 04 | 23/07/21 | AJUSTES GERAIS | K.D. | E.R.N | M.B.S. |
| 05 | 30/09/21 | REVISÃO QUANTIDADES | B.N. | E.R.N | M.B.S. |



PREFEITURA MUNICIPAL
DE JOINVILLE

SECRETARIA DE ADMINISTRAÇÃO E
PLANEJAMENTO

DRENAGEM SUSTENTÁVEL - VILA NOVA

MARIA BERNARDETE DE SOUSA SENDER
RESPONSÁVEL TÉCNICO
Maria Bernadete Sousa Sender

ART SC 7447764-8
CREA-SC 172586-9




ETAPA: PROJETOS EXECUTIVOS

**PROJETO DE ACESSIBILIDADE E
PAISAGISTICO
RUA DELIRIO BERTEL**

DES. N° 1439DGLD0358


ESCALA IND. 01/01

FOLHA REV. 05

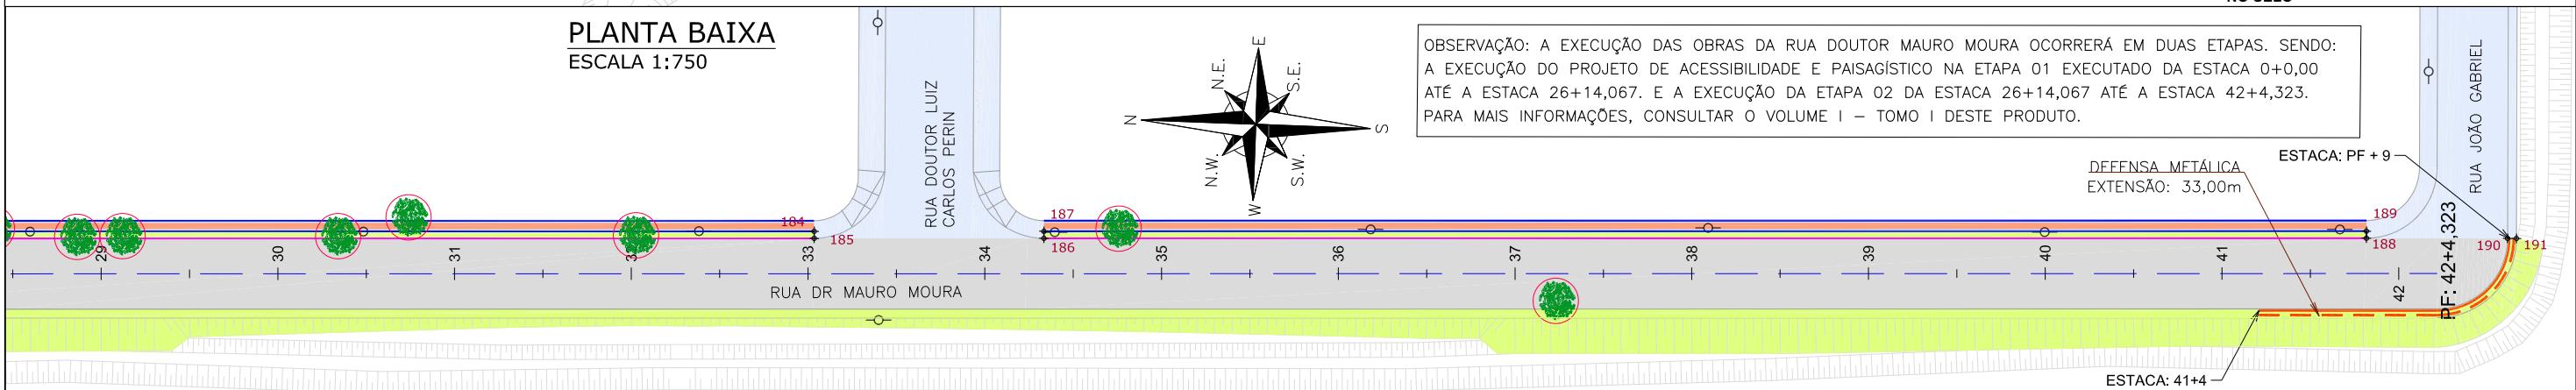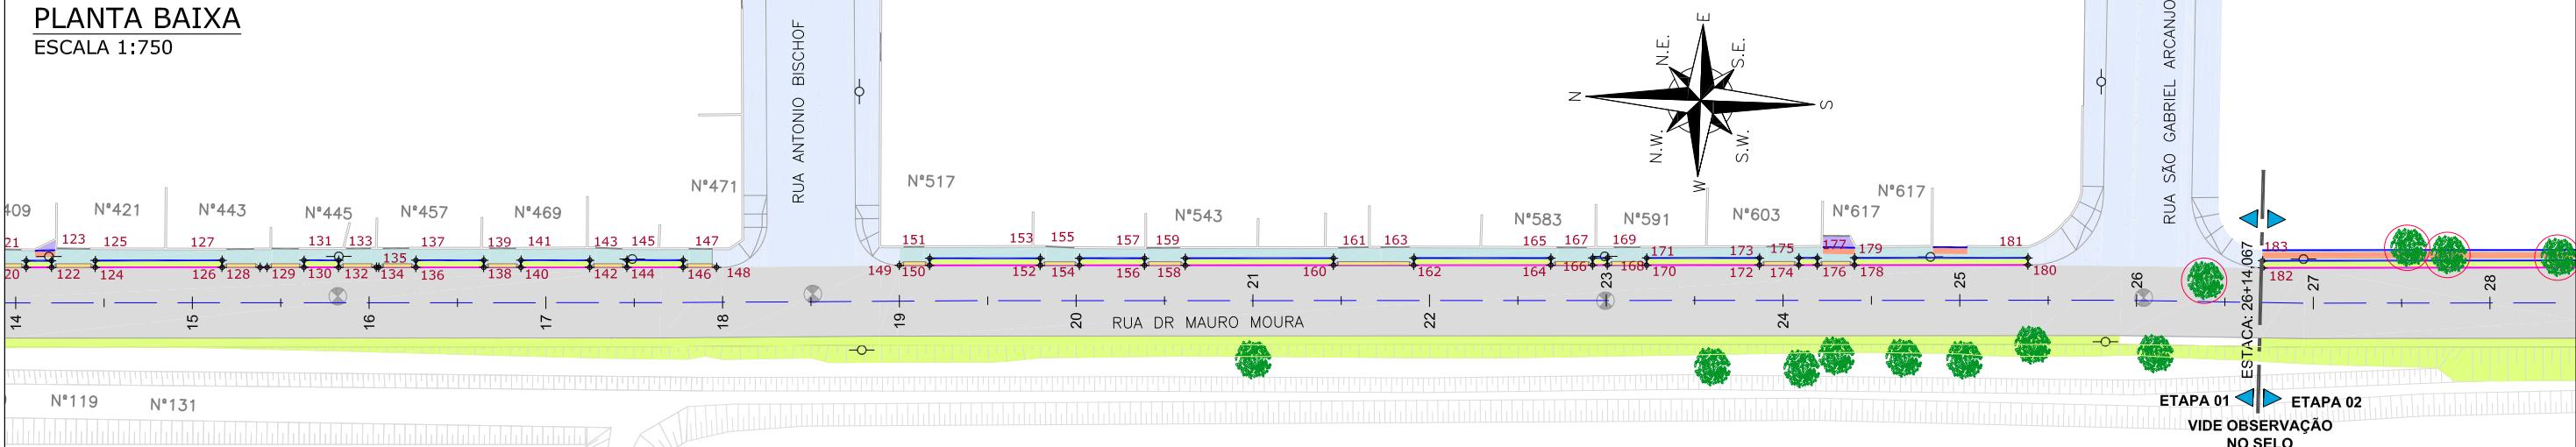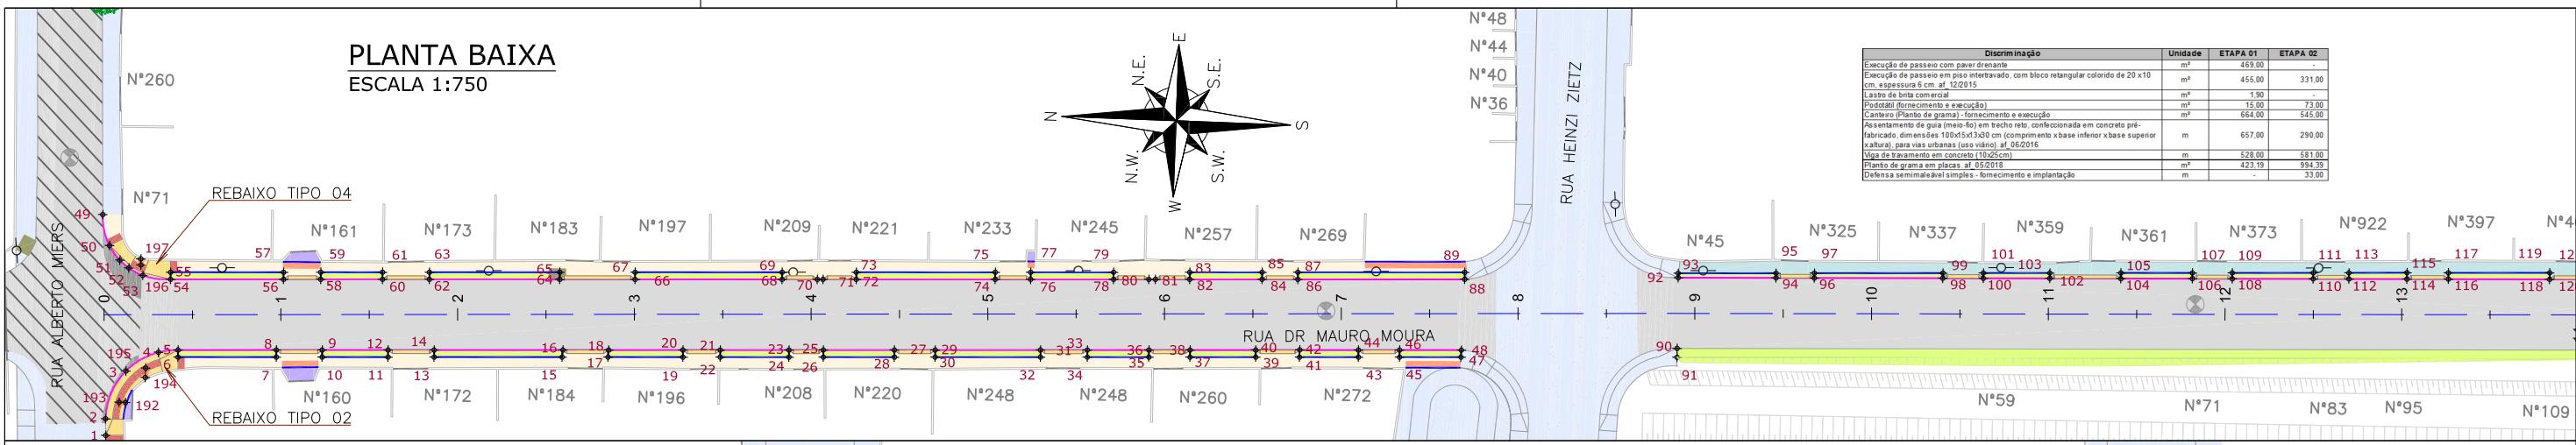

PLANTA BAIXA

ESCALA 1:750

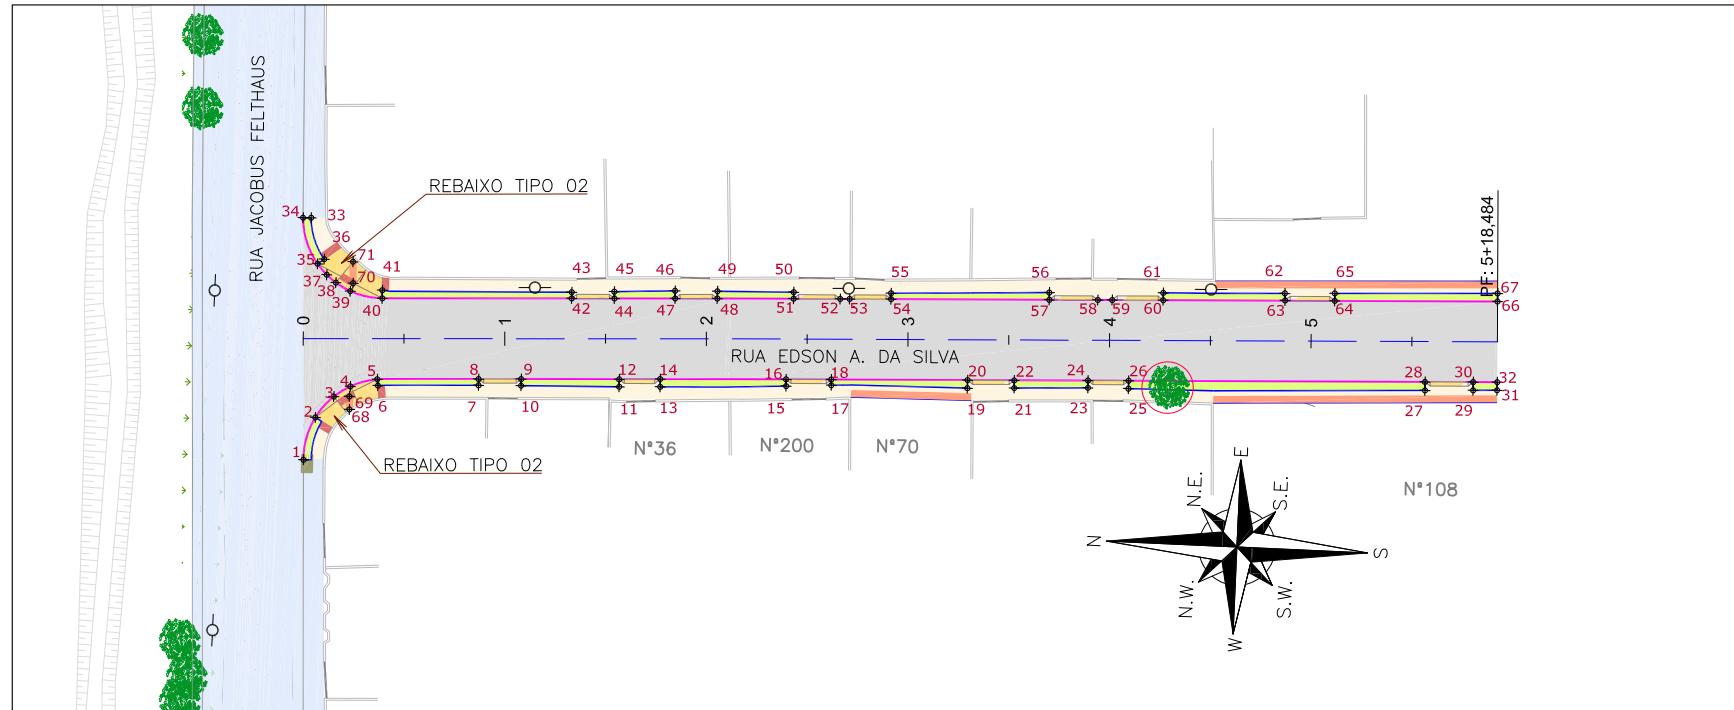

| Discriminação | Unidade | Qtde |
|---|----------------|--------|
| Execução de passeio com paver drenante | m ² | 349,00 |
| Podotátil (fornecimento e execução) | m ² | 24,00 |
| Canteiro (Plantio de grama) - fornecimento e execução | m ² | 125,00 |
| Assentamento de guia (meio-fio) em trecho reto, confeccionada em concreto pré-fabricado, dimensões 100x15x13x30 cm (comprimento x base inferior x base superior x altura), para vias urbanas (uso viário). af_06/2016 | m | 262,00 |
| Viga de travamento em concreto (10x25cm) | m | 321,00 |

LEGENDA LEVANTAMENTO:
 ————— PORTÃO
 ————— MURO EXISTENTE
 -o- POSTE CONCRETO

LEGENDA PROJETO:
 ————— ALINHAMENTO
 ■■■ PAVIMENTO EM PAVER PROJETADO
 ■■■ PROJETO DE RUAS ADJACENTES
 ■■■ REBAIXO DOS ACESSOS EM PAVER
 ■■■ REBAIXO ACESSIBILIDADE EM PAVER
 ■■■ PISO PODOTÁTIL – GUIA
 ■■■ PISO PODOTÁTIL – ALERTA
 XX+ PONTOS DE LOCAÇÃO

LIMITE DO PROJETO
 PASSEIO EM PAVER PROJETADO
 VIGA DE TRAVAMENTO PROJETADA
 CANTEIRO (GRAMA SÃO CARLOS)
 MEIO-FIO PROJETADO

LIMITE DO PROJETO
 PASSEIO EM PAVER PROJETADO
 REBAIXO EM PAVER PROJETADO
 MEIO-FIO PROJETADO

AVRÓRE Á REMOVER

VER DETALHE A

VER DETALHE B

NOTAS:
 1. VER NO PROJETO DE ACESSIBILIDADE E PAISAGISMO (CÓDIGO 1439DGLD0335): ESTRUTURAS DOS DETALHES "A" e "B", REBAIXOS DE ACESSIBILIDADE, REBAIXOS DE VEÍCULOS, POSICIONAMENTO DOS PODOTÁTEIS, MEIO-FIO, VIGA DE TRAVAMENTO.
 2. VERIFICAR NOTAS DE SERVIÇO E PONTOS DE LOCAÇÃO DAS VIAS PROJETADAS E PASSEIOS (SuDS) NO VOLUME DE NOTAS DE SERVIÇO DE ACESSIBILIDADE;
 3. PARA PERFEITO ENTENDIMENTO, ESTE DESENHO DEVERÁ SER IMPRESSO COLORIDO.

| REV | DATA | DESCRIÇÃO | EXE | VER | APR |
|-----|----------|---------------------|------|-------|--------|
| 00 | 04/05/21 | EMISSÃO INICIAL | B.N. | E.R.N | M.B.S. |
| 01 | 01/06/21 | AJUSTES GERAIS | B.M. | E.R.N | M.B.S. |
| 02 | 28/06/21 | AJUSTES GERAIS | K.D. | E.R.N | M.B.S. |
| 03 | 06/07/21 | AJUSTES GERAIS | K.D. | E.R.N | M.B.S. |
| 04 | 23/07/21 | AJUSTES GERAIS | K.D. | E.R.N | M.B.S. |
| 05 | 30/09/21 | REVISÃO QUANTIDADES | B.N. | E.R.N | M.B.S. |



PREFEITURA MUNICIPAL
DE JOINVILLE


SECRETARIA DE ADMINISTRAÇÃO E
PLANEJAMENTO

DRENAGEM SUSTENTÁVEL - VILA NOVA


MARIA BERNARDETTE DE SOUSA SENDER
RESPONSÁVEL TÉCNICO
Maria Bernadete Sousa Sender

ART SC 7447764-8
CREA-SC 172586-9

ETAPA: PROJETOS EXECUTIVOS
**PROJETO DE ACESSIBILIDADE E
PAISAGÍSTICO
RUA EDSON A. DA SILVA**
 DES. N° 1439DGLD0361
 ESCALA IND. 01/01
 REV. 05

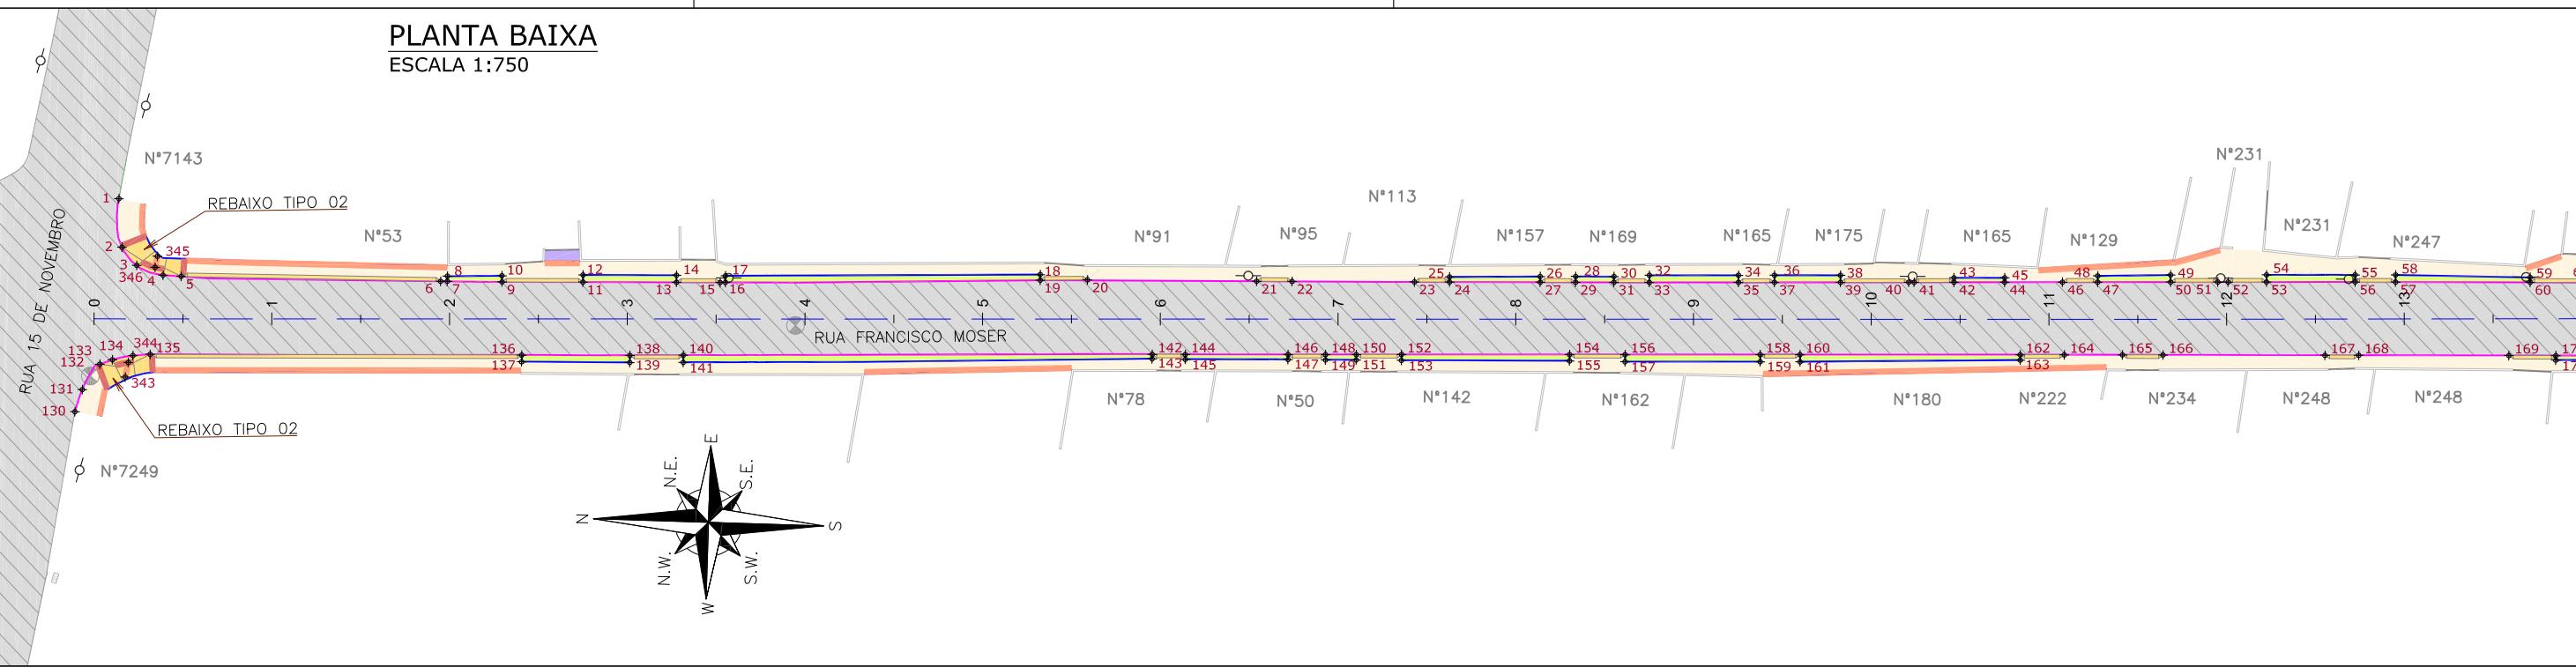


| REV | DATA | DESCRÍÇÃO | EXE | VER | APR | | | | PREFEITURA MUNICIPAL DE JOINVILLE | NOTAS: | |
|-----|----------|---------------------|------|-------|--------|-------------|--------|------|---|---|--|
| | | | | | | | | | | | |
| 00 | 04/05/21 | EMISSÃO INICIAL | B.N. | E.R.N | M.B.S. | | | | | 1. VER NO PROJETO DE ACESSIBILIDADE E PAISAGISMO (CÓDIGO 1439DGLD0335): ESTRUTURAS DOS DETALHES "A" E "B", REBAIXOS DE ACESSIBILIDADE, REBAIXOS DE VÉHICULOS, POSICIONAMENTO DOS PODOTÁEIS, MEIO-FIO, VIGA DE TRAVAMENTO E GUARDA-CORPO. 2. VERIFICAR NOTAS DE SERVIÇO E PONTOS DE LOCAÇÃO DAS VIAS PROJETADAS E PASSEIOS (SUDS) NO VOLUME DE NOTAS DE SERVIÇO DE ACESSIBILIDADE; 3. PARA PERFEITO ENTENDIMENTO, ESTE DESENHO DEVERÁ SER IMPRESSO COLORIDO. | |
| 01 | 01/06/21 | AJUSTES GERAIS | K.D. | E.R.N | M.B.S. | | | | SECRETARIA DE ADMINISTRAÇÃO E PLANEJAMENTO | | |
| 02 | 28/06/21 | AJUSTES GERAIS | K.D. | E.R.N | M.B.S. | EXECUÇÃO | B.N. | DATA | DRENAGEM SUSTENTÁVEL - VILA NOVA | | |
| 03 | 06/07/21 | AJUSTES GERAIS | K.D. | E.R.N | M.B.S. | VERIFICAÇÃO | E.R.N. | DATA | MARIA BERNARDETTE DE SOUSA SENDER RESPONSÁVEL TÉCNICO | DES. N° | |
| 04 | 21/09/21 | AJUSTES GERAIS | K.D. | E.R.N | M.B.S. | APROVAÇÃO | M.B.S. | DATA | Maria Bernadete Souza Sender <small>Maria Bernadete Souza Sender (22 de Outubro de 2021 16:22 ADT)</small> | 1439DGLD0364 | |
| 05 | 30/09/21 | REVISÃO QUANTIDADES | B.N. | E.R.N | M.B.S. | | | | ART SC 7447764-8 CREA-SC 172586-9 | ESCALA IND. | |
| | | | | | | | | | FOLHA 01/02 | REV. | |
| | | | | | | | | | | 05 | |

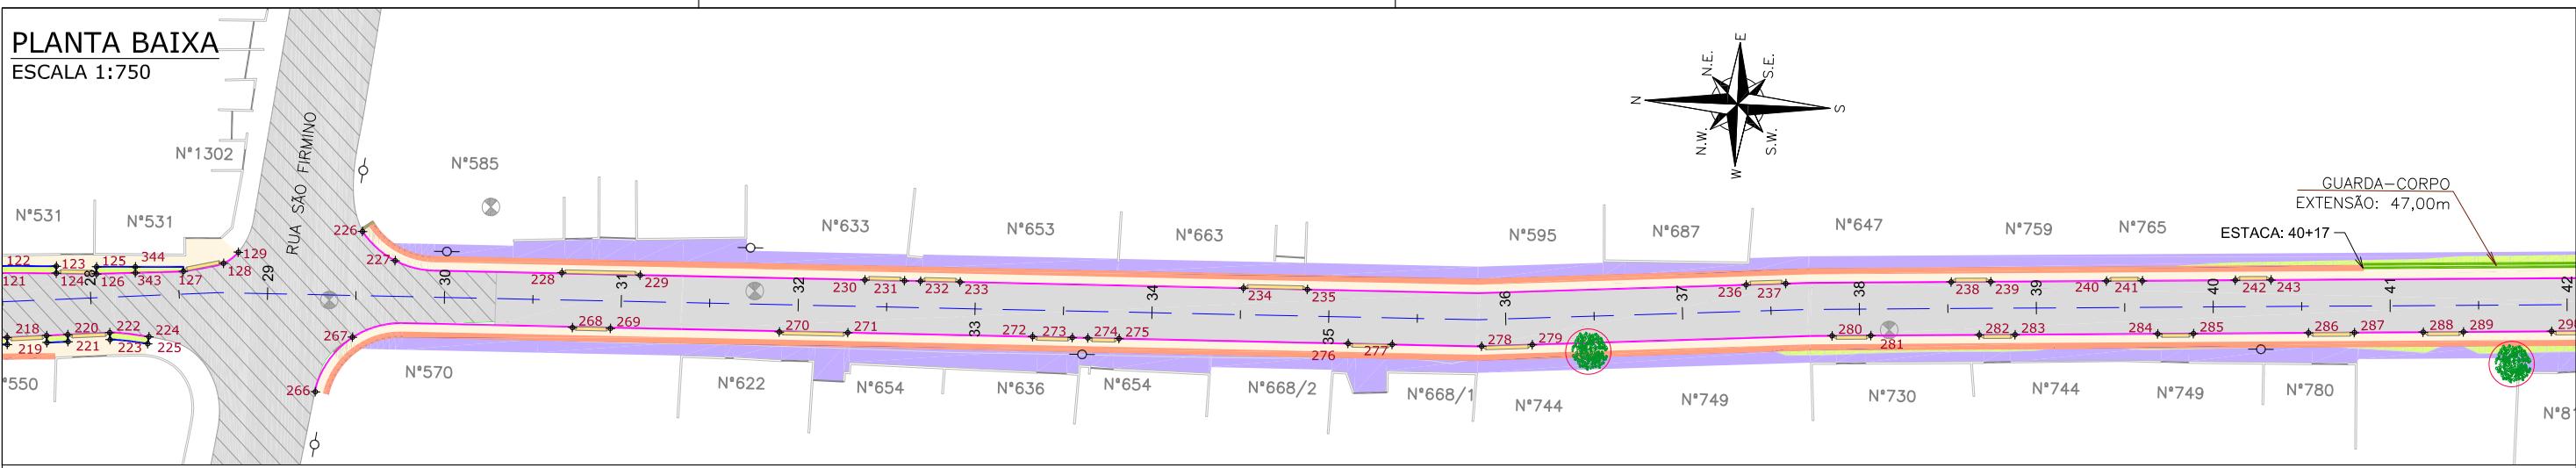

PLANTA BAIXA

ESCALA 1:750

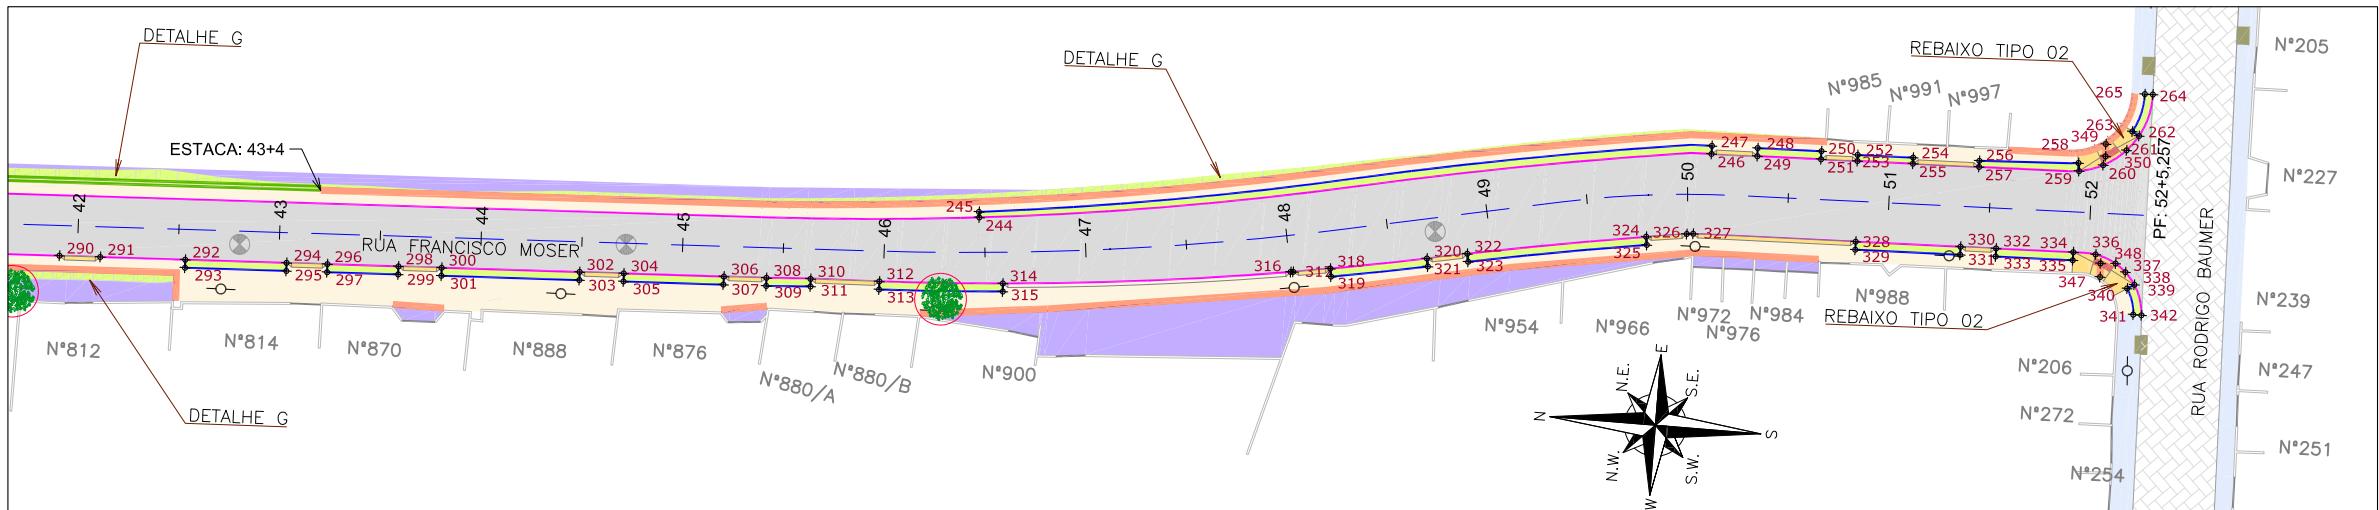

| Discriminação | Unidade | Qtde |
|--|----------------|-------------|
| Execução de passeio com paver drenante | m ² | 3.453,00 |
| Lastro de brita comercial | m ³ | 137,10 |
| Podotátil (fornecimento e execução) | m ² | 304,00 |
| Canteiro (Plantio de grama) - fornecimento e execução | m ² | 622,00 |
| Assentamento de guia (meio-fio) em trecho reto, confeccionada em concreto pré-fabricado, dimensões 100x15x30 cm (comprimento x base inferior x base superior x altura), para vias urbanas (uso viário). af_06/2016 | m | 2.187,00 |
| Viga de travamento em concreto (10x25cm) | m | 2.169,00 |
| Plantio de grama em placas. af_05/2018 | m ² | 196,30 |
| Guarda-corpo de concreto - materiais, moldagem e colocação | m | 47,00 |

LEGENDA | EVANTAMENTO:

LEGENDA PROJET

- ALINHAMENTO
- PAVIMENTO EM PAVER PROJETADO
- CONFORMAÇÃO COM BRITA
- PROJETO DE RUAS ADJACENTES
- REBAIXO DOS ACESSOS EM PAVER
- REBAIXO ACESSIBILIDADE EM PAVER
- CRISTA**
- TALUDE DE ATERRO PROJETADO 1

PISO PODOTÁTIL – GU
PISO PODOTÁTIL – AL
GUARDA-CORPO

The diagram illustrates two cross-sections of a paved area. The top section shows a yellow base layer, a blue middle layer labeled 'VIGA DE TRAVAMENTO PROJETADA' (Designed Beam), a green top layer labeled 'CANTEIRO (GRAMA SÃO CARLOS)', and a pink bottom layer labeled 'MEIO-FIO PROJETADO' (Designed Edge). The bottom section shows a yellow base layer, a blue middle layer labeled 'PASSEIO EM PAVER PROJETADO', and an orange top layer labeled 'REBAIXO EM PAVER PROJETADO' (Projected Low). Each section has a bracketed label 'LIMITE DO PROJETO' (Project Limit) at the top left and a bracketed label 'VER DETALHE' (View Detail) at the top right.



NOTAS:

1. VER NO PROJETO DE ACESSIBILIDADE E PAISAGISMO (CÓDIGO 1439DGLD0335): ESTRUTURAS DOS DETALHES "A" E "B", REBAIXOS DE ACESSIBILIDADE, REBAIXOS DE VEÍCULOS, POSICIONAMENTO DOS PODOTÁTEIS, MEIO-FIO, VIGA DE TRAVAMENTO E GUARDA-CORPO.
2. VERIFICAR NOTAS DE SERVIÇO E PONTOS DE LOCAÇÃO DAS VIAS PROJETADAS E PASSEIOS (SUDS) NO VOLUME DE NOTAS DE SERVIÇO DE ACESSIBILIDADE;
3. PARA PERFEITO ENTENDIMENTO, ESTE DESENHO DEVERÁ SER IMPRESSO COLORIDO.

| BOCA DE LOBO | | PE | | | | |
|--------------|----------|---------------------|------|-------|--------|---|
| REV | DATA | DESCRÍÇÃO | EXE | VER | APR | |
| 00 | 04/05/21 | EMISSÃO INICIAL | B.N. | E.R.N | M.B.S. |  |
| 01 | 01/06/21 | AJUSTES GERAIS | K.D. | E.R.N | M.B.S. | |
| 02 | 28/06/21 | AJUSTES GERAIS | K.D. | E.R.N | M.B.S. | EXECUÇÃO |
| 03 | 06/07/21 | AJUSTES GERAIS | K.D. | E.R.N | M.B.S. | |
| 04 | 21/09/21 | AJUSTES GERAIS | K.D. | E.R.N | M.B.S. | VERIFICAÇÃO |
| 05 | 30/09/21 | REVISÃO QUANTIDADES | B.N. | E.R.N | M.B.S. | APROVAÇÃO |



PREFEITURA MUNICIPAL
DE JOINVILLE

SECRETARIA DE ADMINISTRAÇÃO E
PLANEJAMENTO

PREFEITURA MUNICIPAL DE JOINVILLE

PREFEITURA MUNICIPAL DE JOINVILLE

DBENAC

DRENAC

MARIA B.

MARIA B

—
—

ANSWER

—
—

Digitized by srujanika@gmail.com

ETAPA:

PROJETO DE ACESSIBILIDADE E PAISAGÍSTICO RUA FRANCISCO MOSER

| | | | |
|---------|--------------|----------------|----------------|
| DES. N° | 1439DGLD0364 | ESCALA IND. | FOLHA 02/02 |
| | | REV. 05 | |

1439DGLR0015-04-Vol 02_Tomo IV_Etapa 01_Parte 05

Relatório de auditoria final

2021-10-22

| | |
|------------------|--|
| Criado em: | 2021-10-22 |
| Por: | Sirleide Dias (sirleide@engecorps.com.br) |
| Status: | Assinado |
| ID da transação: | CBJCHBCAABAAh9bA6BPZyZRuBT7eb97asPQII7HVRew3 |

Histórico de "1439DGLR0015-04-Vol 02_Tomo IV_Etapa 01_Parte 05"

 Documento criado por Sirleide Dias (sirleide@engecorps.com.br)

2021-10-22 - 2:50:41 GMT- Endereço IP: 131.72.63.141

 Documento enviado por email para Maria Bernardete Sousa Sender (bernadete@engecorps.com.br) para assinatura

2021-10-22 - 2:54:31 GMT

 Email visualizado por Maria Bernardete Sousa Sender (bernadete@engecorps.com.br)

2021-10-22 - 22:23:09 GMT- Endereço IP: 189.120.77.184

 Documento assinado eletronicamente por Maria Bernardete Sousa Sender (bernadete@engecorps.com.br)

Data da assinatura: 2021-10-22 - 22:23:46 GMT - Fonte da hora: servidor- Endereço IP: 189.120.77.184

 Contrato finalizado.

2021-10-22 - 22:23:46 GMT



Adobe Sign