

**COLORAÇÃO DA ISOLAÇÃO DOS CONDUTORES:**



- FASE R: PRETO
- FASE S: BRANCO OU CINZA
- FASE T: VERMELHO
- NEUTRO: AZUL CLARO
- TERRA: VERDE-AMARELO OU VERDE
- RETORNO: AMARELO

**OBSERVAÇÃO SOBRE OS CONDUTORES:**

UTILIZAR CONDUTORES COM ISOLAÇÃO EPR 0,6/1 KV PARA ALIMENTAÇÃO DA DISTRIBUIÇÃO E CIRCUITOS COMPARTILHADOS ENTRE DISTRIBUIÇÃO E CÍRCULOS ELÉTRICOS.

UTILIZAR CONDUTORES COM ISOLAÇÃO PVC 450/750 V PARA DISTRIBUIÇÃO ELÉTRICA INTERNA, SALVO ORIENTAÇÃO EM PROJETO.

**OBSERVAÇÕES DE PROJETO:**

NOTA 1: TODAS AS TOMADAS DE USO GERAL, SÃO DO TIPO 2P+1 250V/15A, SALVO INDICAÇÕES EM PROJETO.

NOTA 2: OS CONDUTORES NÃO INDICADOS EM PLANTA SÃO DE 85%MM<sup>2</sup>.

NOTA 3: OS ELÉTROTODOS NÃO DIMENSIONADOS EM PLANTA BASTA SÃO 63x31... PVC.

NOTA 4: OS CIRCUITOS ESPECÍFICOS PARA CHUVELOS ELÉTRICOS DEVEM SER UNICOS NO ELÉTROTUDO, SEM COMPARTILHAR ELÉTROTODOS COM OUTROS CIRCUITOS.


NOTA 5: OS CIRCUITOS ESPECÍFICOS PARA CONDICIONADORES DE AR DEVEM TER NO MÁXIMO TRÊS CIRCUITOS POR ELÉTROTUDO

NOTA 6: ELÉTROTODOS ENTERRADOS NO SOLO DEVEM ESTAR A UMA PROFUNDIDADE MÍNIMA DE 50 CM.


NOTA 7: AS COTAS SÃO EM CENTÍMETROS.

NOTA 8: QUAISQUER ALTERAÇÕES DO PROJETO DEVEM TER AUTORIZAÇÃO POR ESCRITO DO PROJETISTA, QUAISQUER ALTERAÇÕES DURANTE A EXECUÇÃO SÃO DE RESPONSABILIDADE DO RESPONSÁVEL TÉCNICO PELA EXECUÇÃO.



Legenda das indicações	
10x10	Métalo - piso - 100x10x10mm
40x40x40x40	Avenala - piso - 40x40x40x40 mm
100x100x100	Avenala - piso - 100x100x100 mm
lum	Luminária do tipo baziador

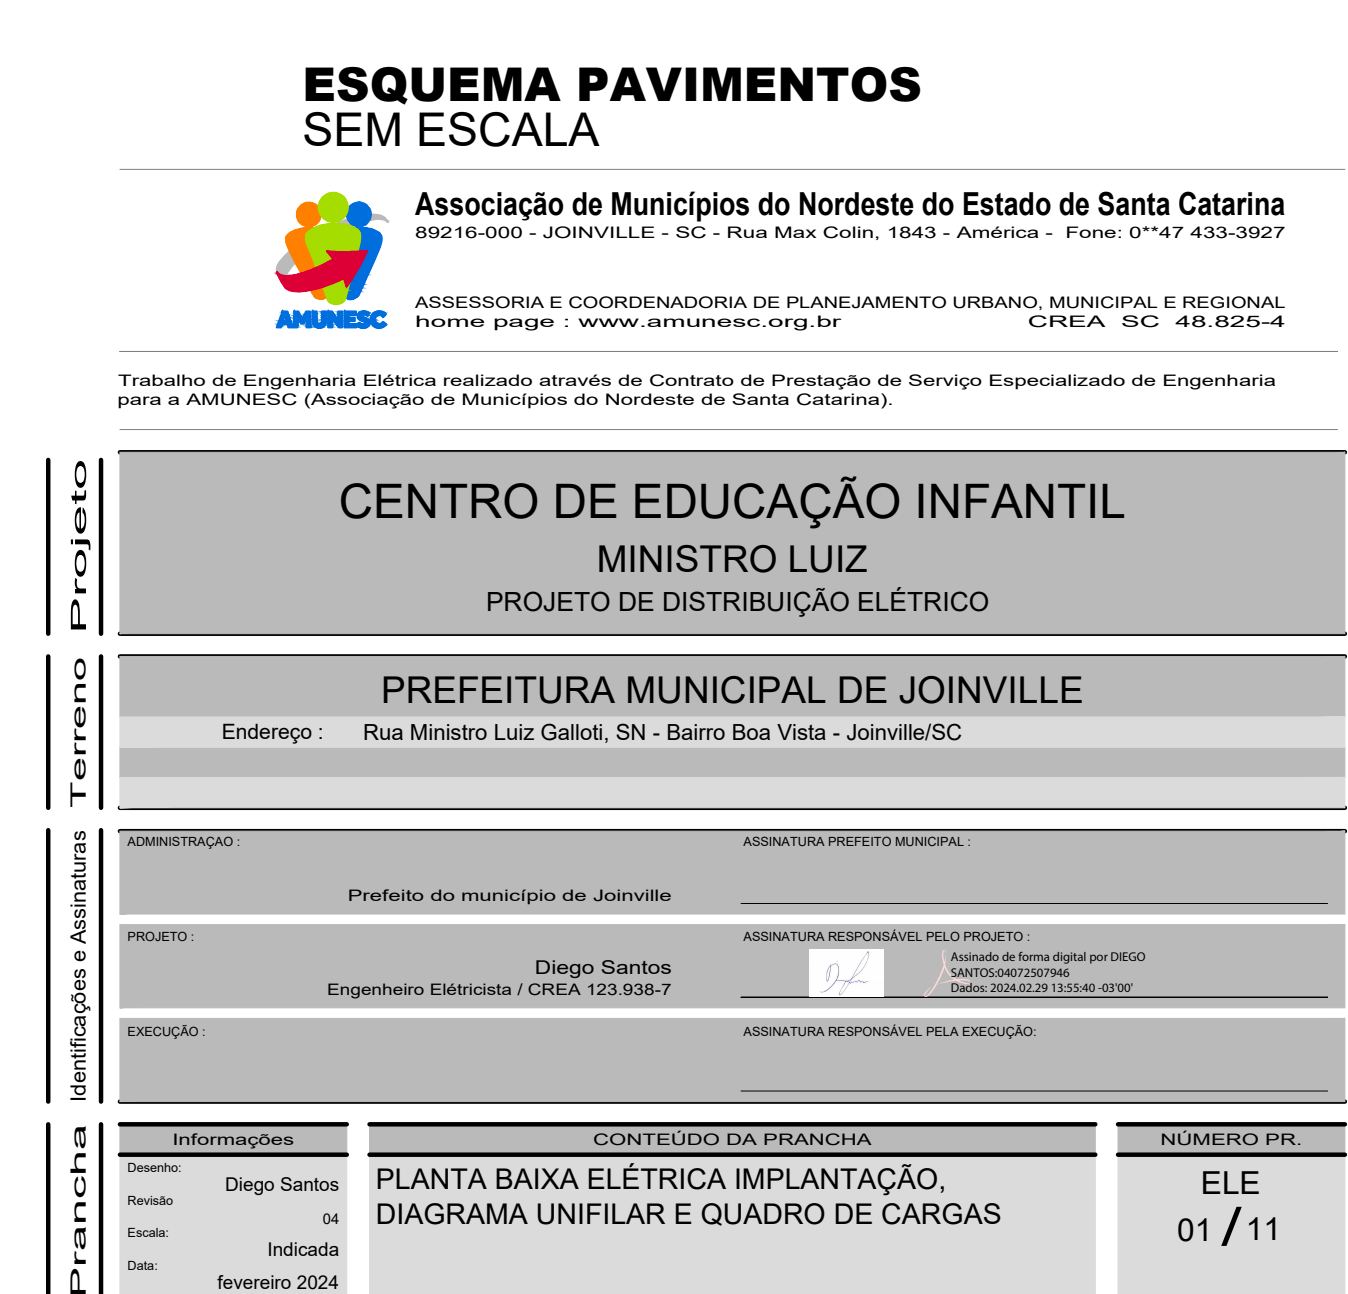



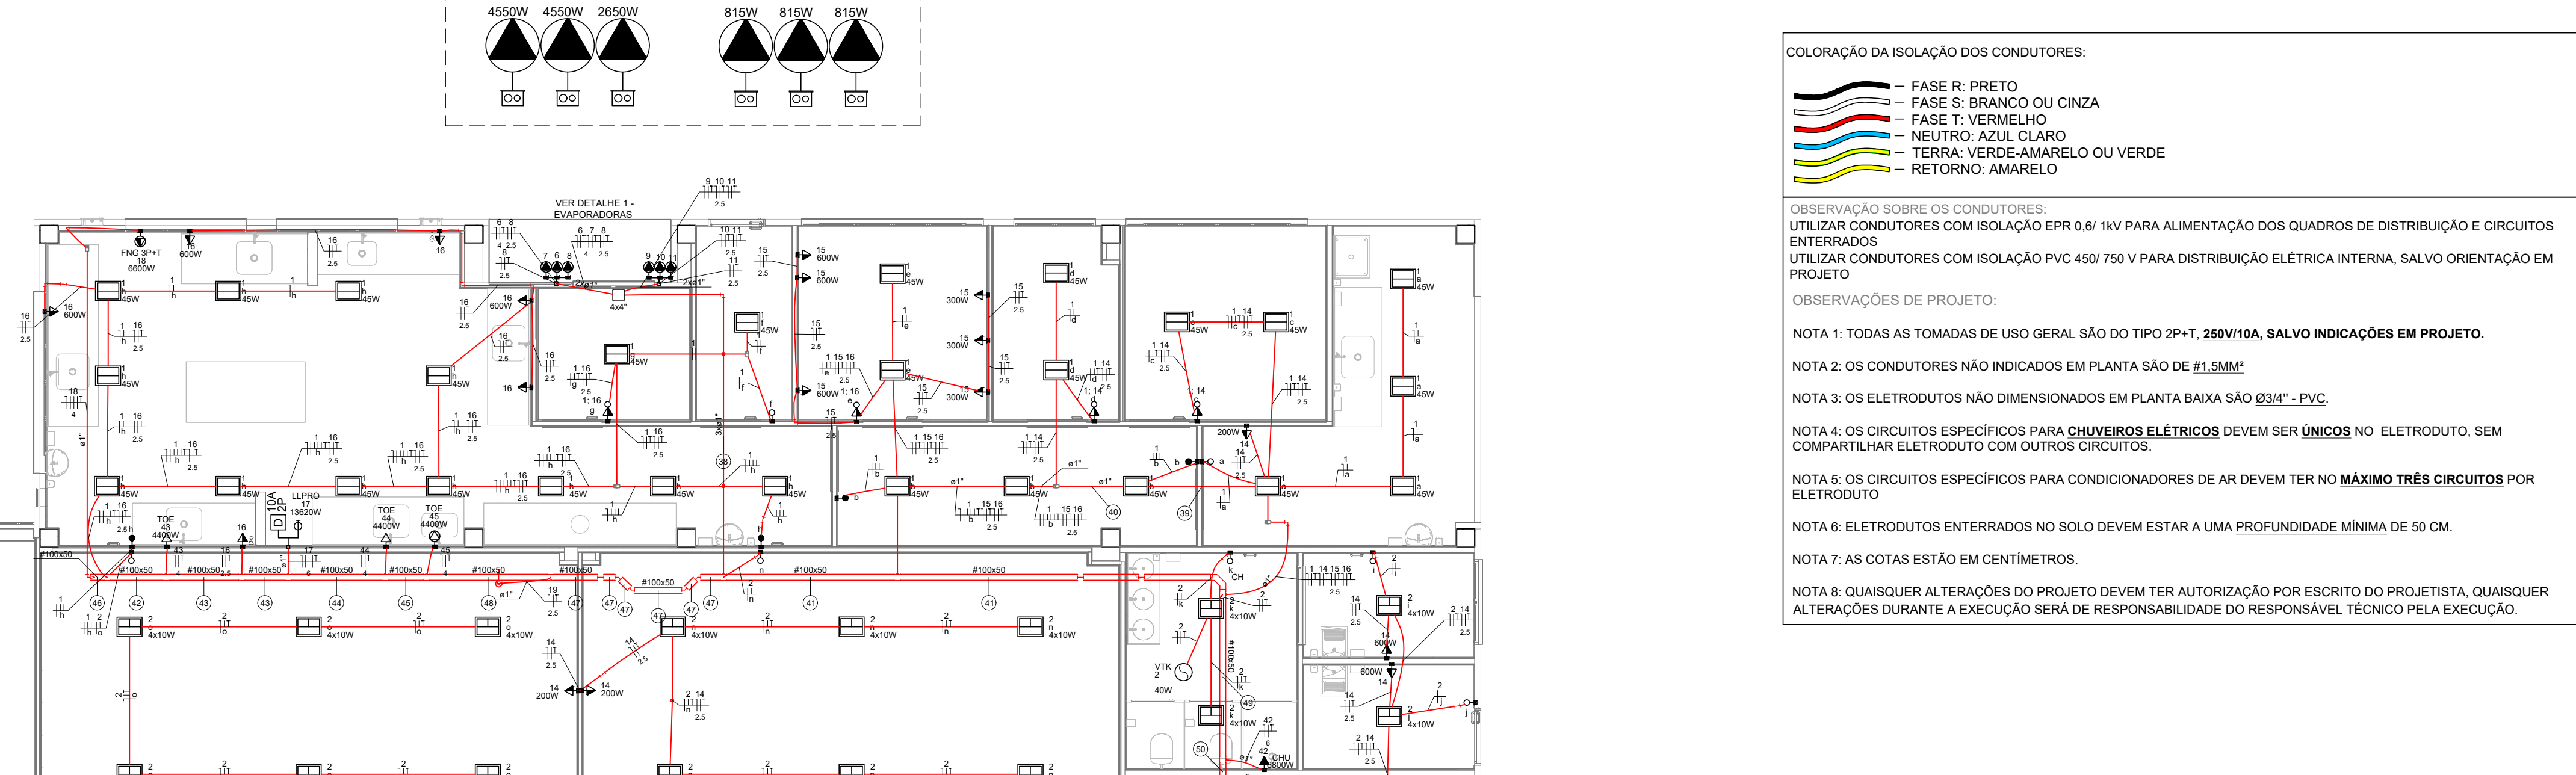

DETALHE DE FIXAÇÃO DE ELETROCALHA DETALHE DE FIXAÇÃO DE ELETROCALHA

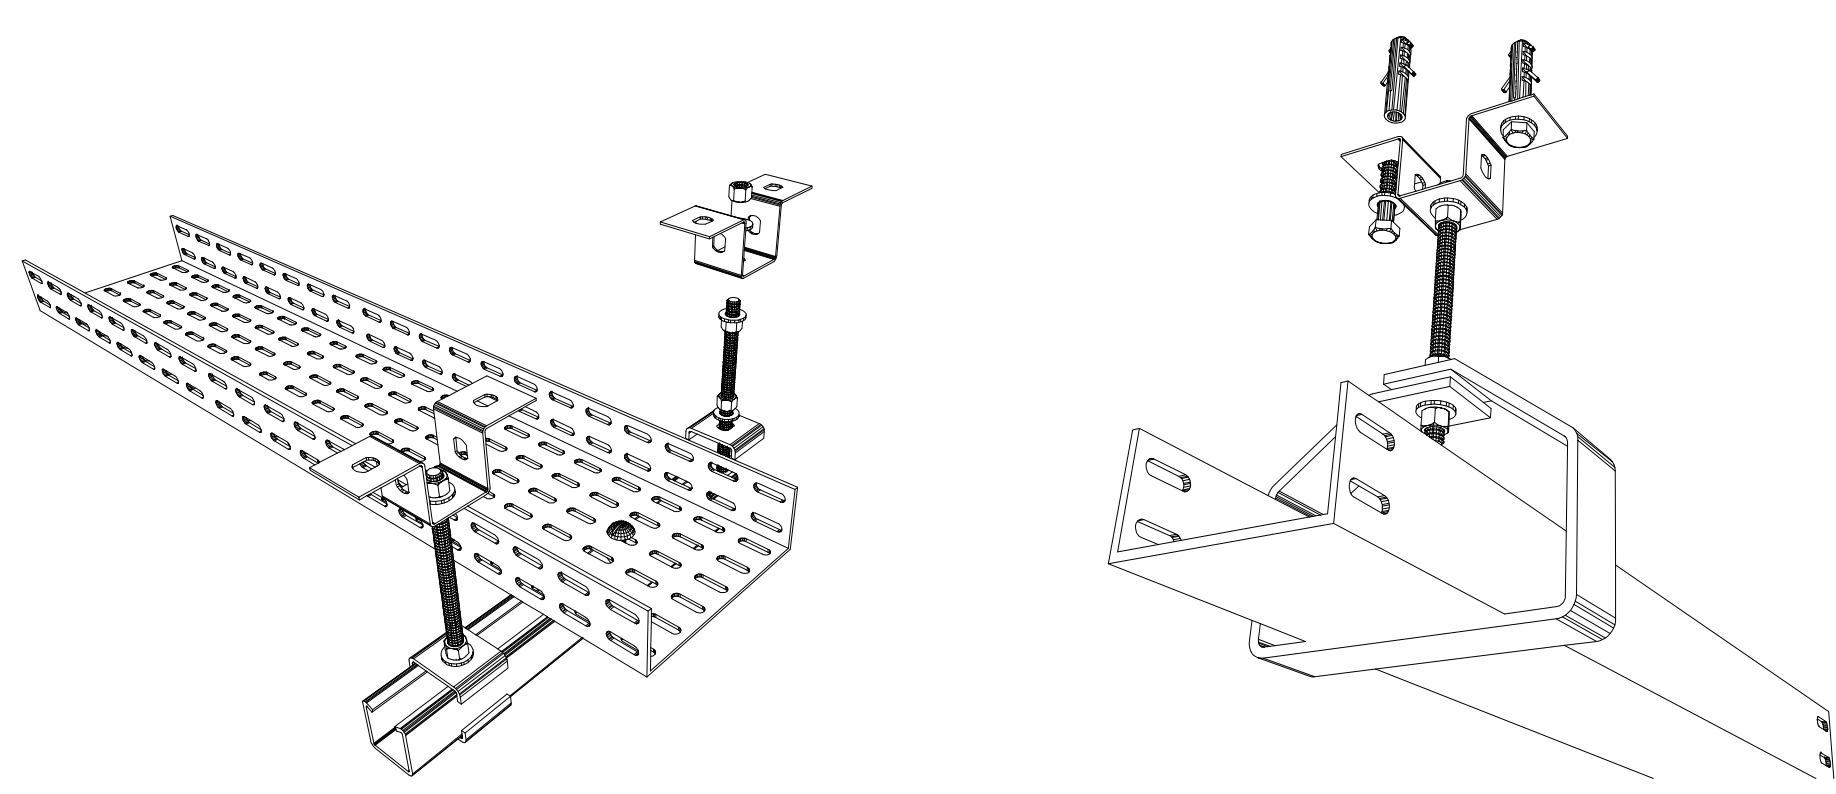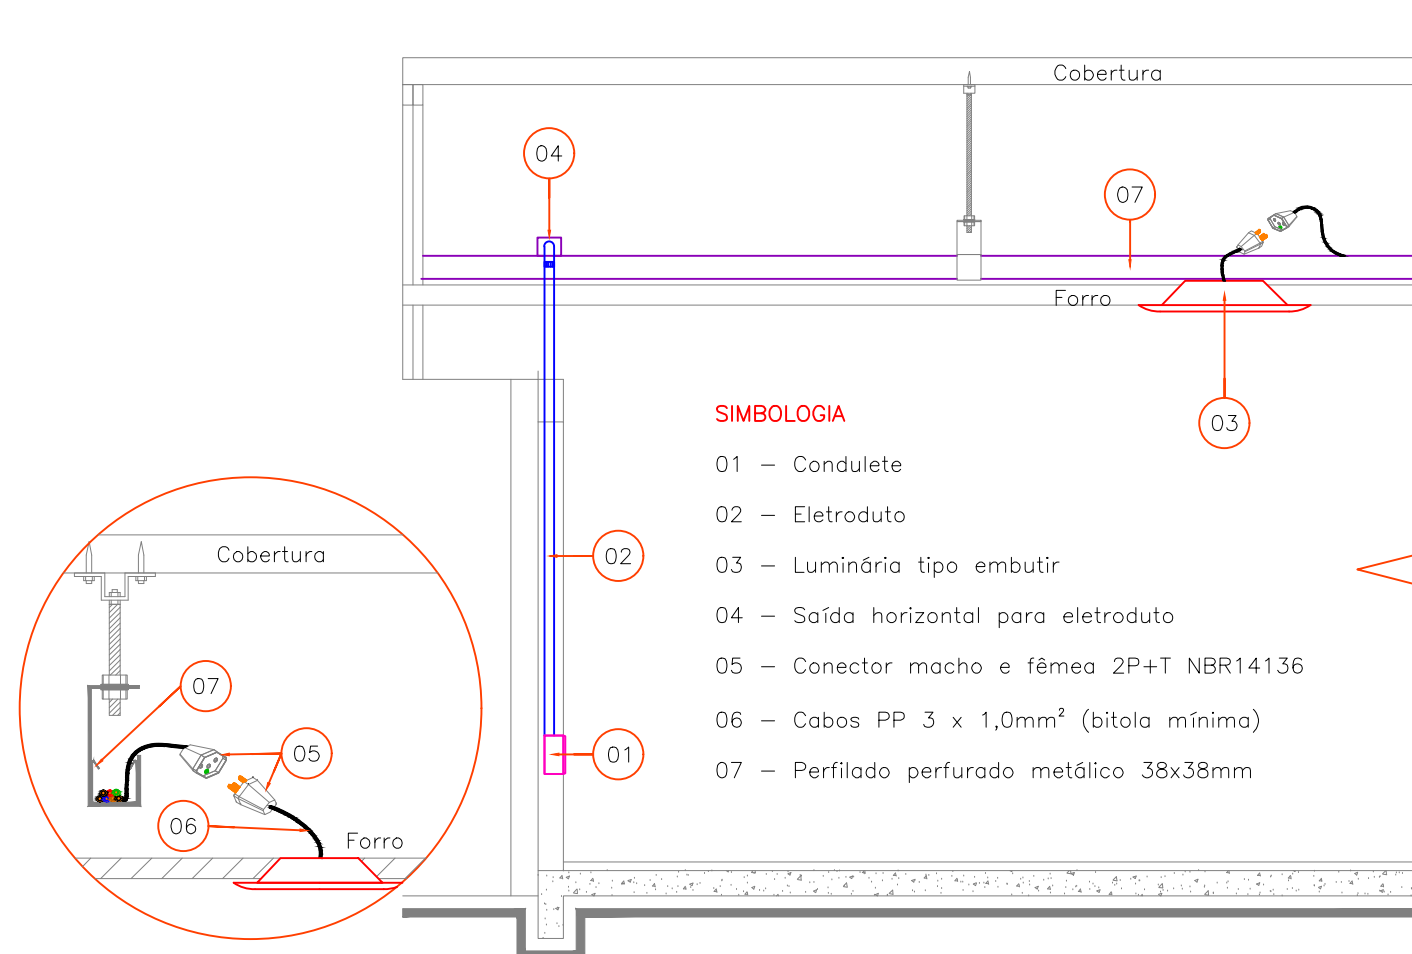

**COLORAÇÃO DA ISOLAÇÃO DOS CONDUTORES:**

- FASE R: PRETO
- FASE S: BRANCO OU CINZA
- FASE T: VERMELHO
- NEUTRO: AZUL CLARO
- TERRA: VERDE-AMARELO OU VERDE
- RETORNO: AMARELO

**OBSERVAÇÃO SOBRE OS CONDUTORES:**

UTILIZAR CONDUTORES COM ISOLAÇÃO EPR 0,6/1 kV PARA ALIMENTAÇÃO DOS QUADROS DE DISTRIBUIÇÃO E CIRCUITOS DE POTÊNCIA.

UTILIZAR CONDUTORES COM ISOLAÇÃO PVC 450/750 V PARA DISTRIBUIÇÃO ELÉTRICA INTERNA, SALVO ORIENTAÇÃO EM PROJETO.

**OBSERVAÇÕES DE PROJETO:**

NOTA 1: TODAS AS TOMADAS DE USO GERAL, SDO DO TIPO 2P+T, **250V10A, SALVO INDICAÇÕES EM PROJETO.**

NOTA 2: OS CONDUTORES NÃO INDICADOS EM PLANTA SÃO DE **#15MM²**.

NOTA 3: OS ELÉTROTODOS NÃO DIMENSIONADOS EM PLANTA BASTA SÃO **83x4"**.

NOTA 4: OS CIRCUITOS ESPECÍFICOS PARA **CHUVEIROS ELÉTRICOS** DEVEM SER **PVC** NO ELÉTROTUDO, SEM COMPARTILHAR ELÉTROTUDO COM OUTROS CIRCUITOS.



NOTA 5: OS CIRCUITOS ESPECÍFICOS PARA CONDICIONADORES DE AR DEVEM TER NO **MÁXIMO TRÊS CIRCUITOS** POR ELÉTROTUDO.

NOTA 6: ELÉTROTODOS ENTERRAÇOS NO SOLO DE DEVEM ESTAR A UMA PROFUNDIDADE MÍNIMA DE 50 CM.

NOTA 7: AS COTAS ESTÃO EM CENTÍMETROS.

NOTA 8: QUAISQUER ALTERAÇÕES DO PROJETO DEVEM TER AUTORIZAÇÃO POR ESCRITO DO PROJETISTA. QUAISQUER ALTERAÇÕES DURANTE A EXECUÇÃO SERÃO DE RESPONSABILIDADE DO RESPONSÁVEL TÉCNICO PELA EXECUÇÃO.



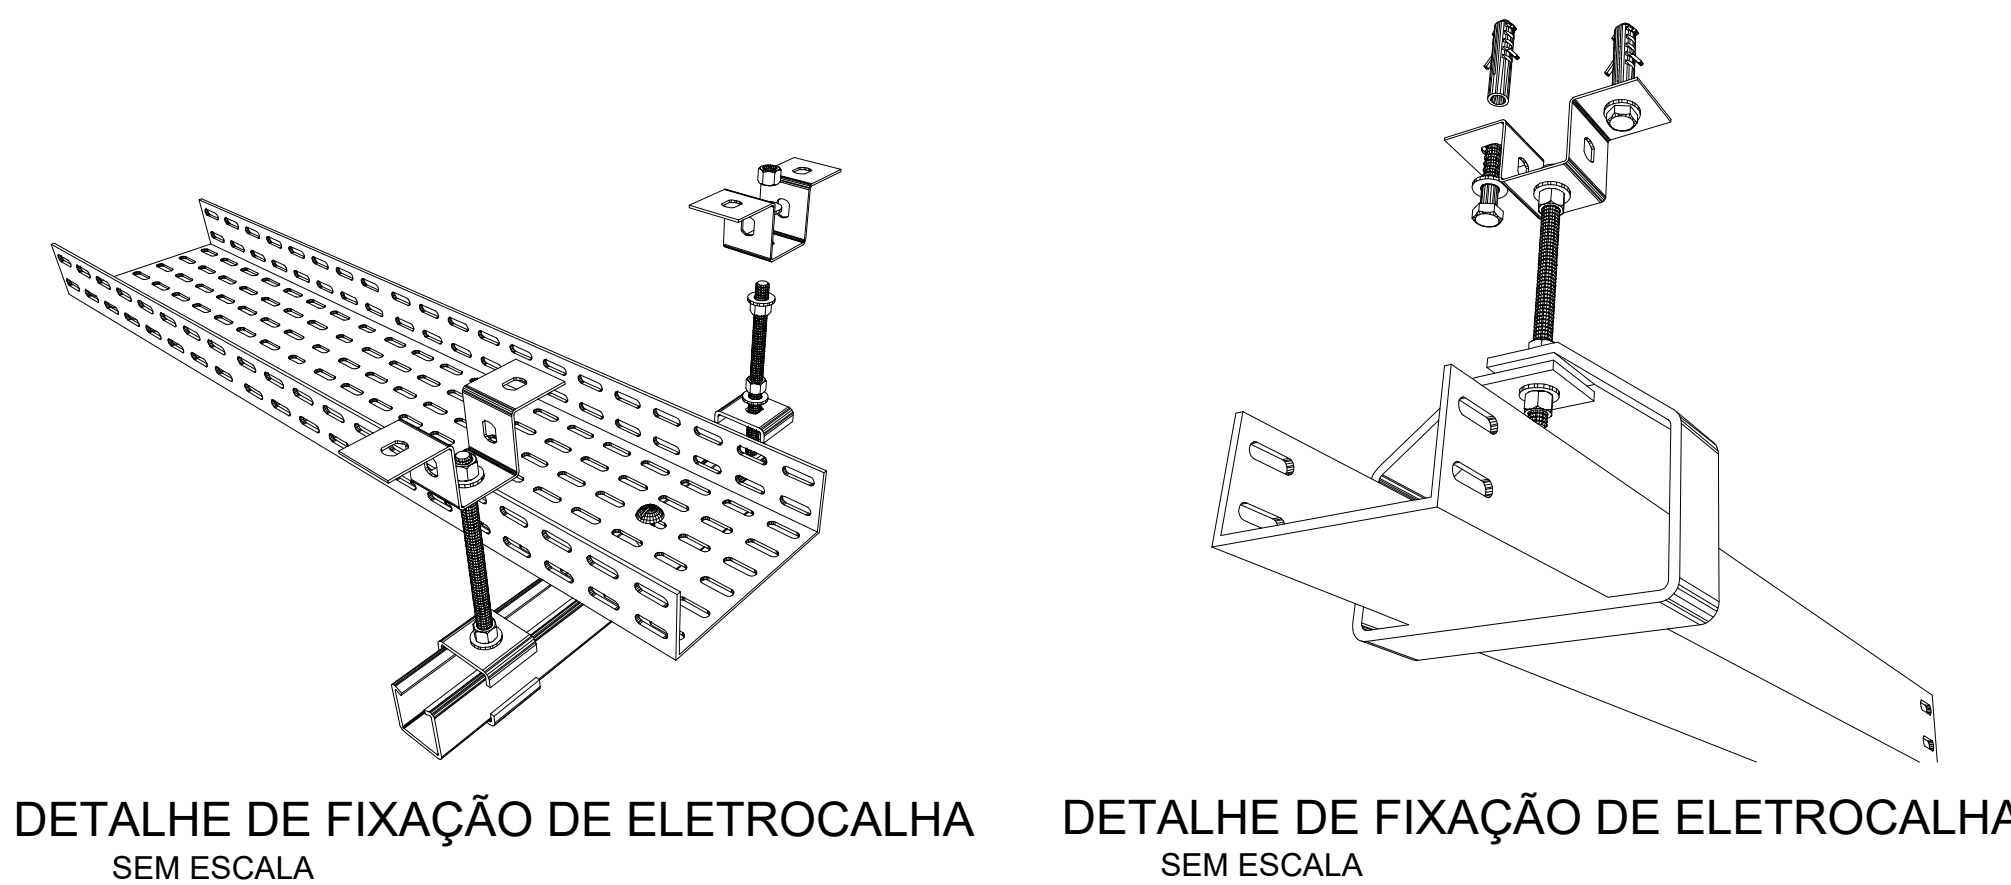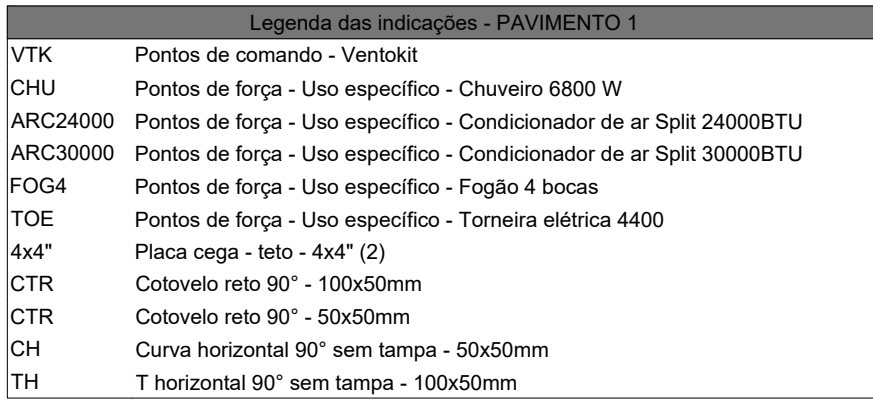

**COLORAÇÃO DA ISOLAÇÃO DOS CONDUTORES:**

- FASE R: PRETO
- FASE S: BRANCO OU CINZA
- FASE T: VERMELHO
- NEUTRO: AZUL CLARO
- TERRA: VERDE-AMARELO OU VERDE
- RETORNO: AMARELO

**OBSERVAÇÃO SOBRE OS CONDUTORES:**

UTILIZAR CONDUTORES COM ISOLAÇÃO EPR 0,6/ 1kV PARA ALIMENTAÇÃO DOS QUADROS DE DISTRIBUIÇÃO E CIRCUITOS DE COMANDO E CONTROLE.

UTILIZAR CONDUTORES COM ISOLAÇÃO PVC 450/ 750 V PARA DISTRIBUIÇÃO ELÉTRICA INTERNA, SALVO ORIENTAÇÃO EM PROJETO

**OBSERVAÇÕES DE PROJETO:**

NOTA 1: TODAS AS TOMADAS DE USO GERAL, DO TIPO 2P+T, **250V/10A**, **SALVO INDICAÇÕES EM PROJETO.**

NOTA 2: OS CONDUTORES NÃO INDICADOS EM PLANTA SÃO DE **SE 1,5mm²**.

NOTA 3: OS ELÉTROTORNOS NÃO DIMENSIONADOS EM PLANTA BAIXA SÃO **834x4**, **SALVO INDICAÇÕES EM PROJETO.**


NOTA 4: OS CIRCUITOS ESPECÍFICOS PARA **CHUVEIROS ELÉTRICOS** DEVEM SER **UNICO**s NO ELÉTROTORNO, SEM COMPARTAMENTO ELÉTROTORNO COM OUTROS CIRCUITOS.

NOTA 5: OS CIRCUITOS ESPECÍFICOS PARA CONDICIONADORES DE AR DEVEM TER NO **MÁXIMO TRÊS CIRCUITOS** POR ELÉTROTORNO.

NOTA 6: ELÉTROTORNOS ENTERRODOS NO SOLO DEVEM ESTAR A UMA PROFUNDIDADE MÍNIMA DE 50 CM.

NOTA 7: AS COTAS ESTÃO EM CENTÍMETROS.

NOTA 8: QUANDOQUER ALTERAÇÕES DO PROJETO DEVEM TER AUTORIZAÇÃO POR ESCRITO DO PROJETISTA. QUALQUER ALTERAÇÃO DURANTE A EXECUÇÃO SERÁ DE RESPONSABILIDADE DO RESPONSÁVEL TÉCNICO PELA EXECUÇÃO.

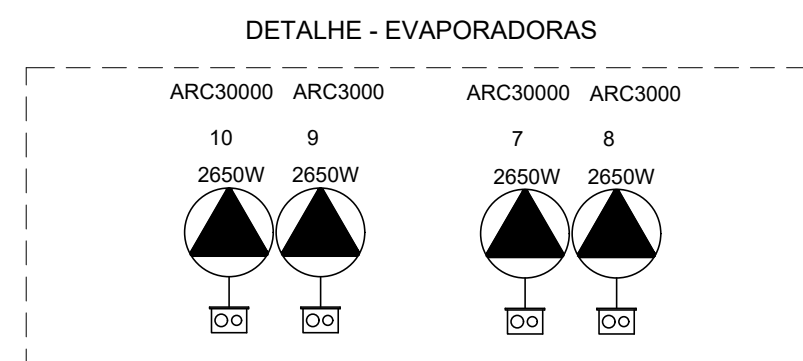











Quadro de Cargas (QD SUP2) - PAVIMENTO 1																	
Circuito	Descrição	Esquema	Método de inst.	Tensão (V)	Pot. total (VA)	Pot. total. (W)	Fases	Pot. - R (W)	Pot. - S (W)	Pot. - T (W)	FCT	FCA	In' (A)	Seção (mm²)	Icc (kA)	Disj (A)	dV total (%)
1	AR COND. P1 - 25 ALUNOS	F+N+T	F1	220 V	2944	2650	R	2650			1,00	0,72	18,6	4	3	16	3,66
2	AR COND. P2 - 25 ALUNOS	F+N+T	F1	220 V	2944	2650	S		2650		1,00	0,72	18,6	4	3	16	3,61
3	AR COND. P2 - 25 ALUNOS	F+N+T	F1	220 V	2944	2650	T			2650	1,00	0,72	18,6	4	3	16	2,67
4	AR COND. P2 - 25 ALUNOS	F+N+T	F1	220 V	2944	2650	T			2650	1,00	0,72	18,6	4	3	16	2,56
5	AR COND. M2 20 ALUNOS	F+N+T	F1	220 V	2211	1990	S		1990		1,00	0,72	14,0	2,5	3	16	4,41
6	AR COND. M2 20 ALUNOS	F+N+T	F1	220 V	2211	1990	R	1990			1,00	0,72	14,0	2,5	3	16	4,56
7	AR COND. SL PROFE 1	F+N+T	F1	220 V	2944	2650	R	2650			1,00	0,72	18,6	4	3	16	2,71
8	AR COND. SL PROFE 2	F+N+T	F1	220 V	2944	2650	S		2650		1,00	0,72	18,6	4	3	16	2,67
9	AR COND. ATELIE 1	F+N+T	F1	220 V	2944	2650	T			2650	1,00	0,72	18,6	4	3	16	2,75
10	AR COND. ATELIE 2	F+N+T	F1	220 V	2944	2650	R	2650			1,00	0,72	18,6	2,5	3	16	3,37
11	AR COND. B2 - 16 ALUNOS	F+N+T	F1	220 V	2944	2650	S		2650		1,00	0,72	18,6	4	3	16	4,26
12	AR COND. B2 - 16 ALUNOS	F+N+T	F1	220 V	2944	2650	T			2650	1,00	0,72	18,6	4	3	16	4,34
13	AR COND. M2 20 ALUNOS	F+N+T	F1	220 V	2211	1990	S		1990		1,00	0,72	14,0	2,5	3	16	4,63
TOTAL					36078	32470	R+S+T	9940	11930	10600							

Informações	CONTEÚDO DA PRANCHA	NÚMERO DE FOLHAS
Desenho: Diego Santos	DIAGRAMAS UNIFILARES E QUADROS DE CARGAS DO PAVTO SUPERIOR	ELE
Revisão: 04		06 / 11
Escala: Indicada		
Data: fevereiro 2024		








PLANTA BAIXA - IMPLANTAÇÃO COTAS  
ESCALA 1:150

OS:NM:bobxd\

RUA DE SERVIÇÃO

MINISTRO LUIZ GALOTTI

LEGENDA		
	TOMADA 100W - POTÊNCIAS DIFERENTES INDICADAS Altura = 0,30m - 1,10m - 2,20m	PONTO DE TELEFONE (RJ11) H=0,30m - 1,10m - 2,20m
	QUADRO DE DISTRIBUIÇÃO - CONFORME PROJETO	PONTO DE INTERNET (RJ45) H=0,30m - 1,10m - 2,20m
	INTERRUPTOR SIMPLES UMA - DUAS - TRÊS - QUATRO TECLAS	QUADRO DE DISTR. TELECOMUNICAÇÃO VOZ 20x20 - A 1,50m DO PISO
	1 TECLA SIMPLES A 1 TOMADA - 1,10m do piso 1 TECLA PARALELA A 1 TOMADA	CABO DE PASSAGEM NO PISO ORIENTAÇÕES INDICADAS E QUANDO NÃO INDICADAS 10X10X10 CM
	INTERRUPTOR SIMPLES UMA - DUAS - TRÊS TECLAS	ESPERA PARA ILUMINAÇÃO DE EMERGÊNCIA
	TOMADA DUPLA 100W - POTÊNCIAS DIFERENTES INDICADAS Altura = 0,30m - 1,10m - 2,20m	ARANDELA EXISTENTE
	TOMADA TRÍPLA 100W - POTÊNCIAS DIFERENTES INDICADAS Altura = 0,30m - 1,10m - 2,20m	SENSOR DE PRESENÇA TETO
	MOTOR MONOFÁSICO A 0,30m DO PISO	LUMINÁRIA LED DE TETO DE SOBREPOR - 40W - NA COR PRETA
	4x2 - h=30cm e teto	CONDULETE DE PVC 5 ENTRADAS
	4x4 - h=30cm e teto	PONTO PARA LUMINÁRIA - TIPO BALIZADOR
	LUMINÁRIA INDUSTRIAL LINEAR 120cm LED 60W	PANEL LED 60x60 EMBUTIR 48W LED
	LUMINÁRIA INDUSTRIAL LINEAR 120cm LED 90W	LUMINÁRIA CALHA ALEIADA 60x60 EMBUTIR 4 LÂMPADAS 10W LED
	LUMINÁRIA PAFON 15W	PONTO PARA VENTOKIT
	PONTO PARA INSTALAÇÃO CAMERA DE SEGURANÇA H=2,10	POSTE 3,50m - 100W
	POSTE 8,00m COM 03 PETALAS - 3x50W - COR PRETA	POSTE 3,50m - 50W
	LÂMPADA LED LINEAR TUBULAR 18W 9LM 0,60CM	RELE FOTO ELÉTRICO

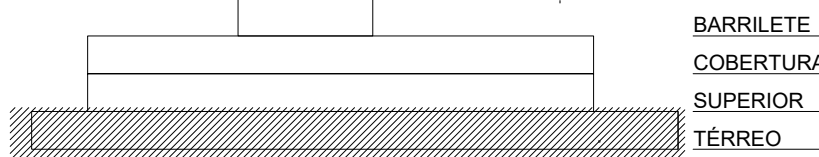


ESQUEMA PAVIMENTOS SEM ESCALA

Associação de Municípios do Nordeste do Estado de Santa Catarina  
RSC-10-000 - JOINVILLE - SC - Rua Max Güler, 1840 - Anhem - Fone: (47) 433-3977  
Home page: www.ammunescc.org.br


Trabalho de Engenharia Elétrica realizado através de Contrato de Prestação de Serviço Especializado de Engenharia para a AMUNESC (Associação de Municípios do Nordeste do Estado de Santa Catarina).

PROJETO	CENTRO DE EDUCAÇÃO INFANTIL MINISTRO LUIZ PROJETO DE DISTRIBUIÇÃO ELÉTRICO		
	PREFEITURA MUNICIPAL DE JOINVILLE Endereço: Rua Ministro Luiz Galotti, SN - Bairro Boa Vista - Joinville/SC		
TERRITO	Assessoria e Coordenadoria de Planejamento Urbano, Municipal e Regional CIREA - SC - 48.825-4		
	Assessoria e Coordenadoria de Planejamento Urbano, Municipal e Regional CIREA - SC - 48.825-4		
SISTEMAS E APLICATIVOS	Assessoria e Coordenadoria de Planejamento Urbano, Municipal e Regional CIREA - SC - 48.825-4		
	Assessoria e Coordenadoria de Planejamento Urbano, Municipal e Regional CIREA - SC - 48.825-4		
FOLHA	CONTENIDO DA PLANILHA		
	PLANTA BAIXA ELÉTRICA IMPLANTAÇÃO - COTAS		
FOLHA	NÚMERO DA PLANILHA		
	08 / 11		



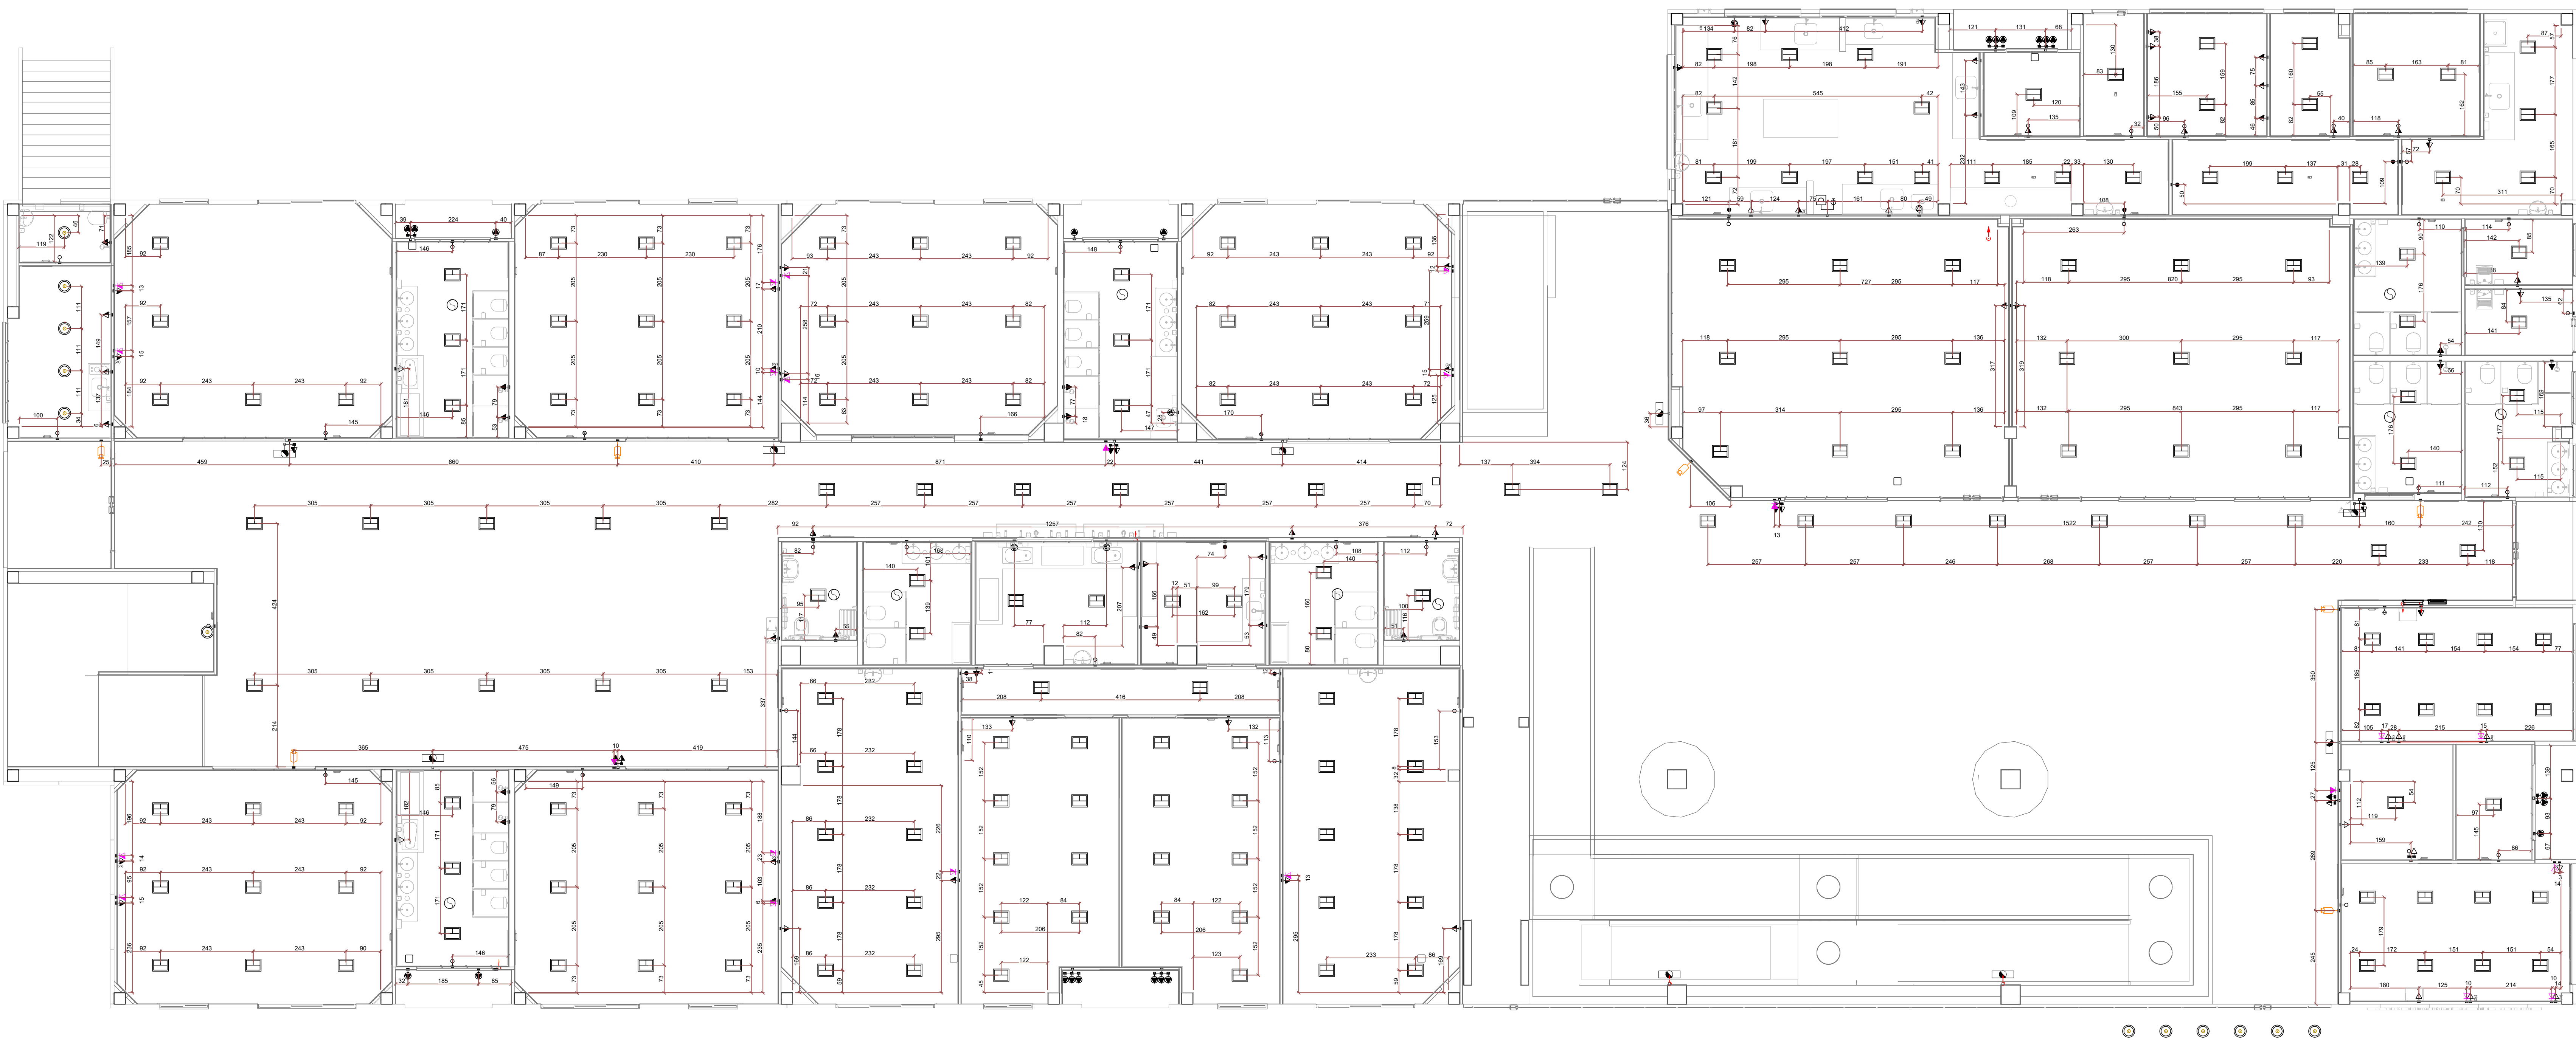

PLANTA BAIXA - TÉRREO COTAS  
ESCALA 1:75

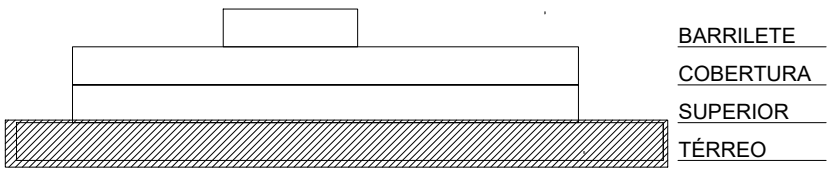

ESQUEMA PAVIMENTOS  
SEM ESCALA

Associação de Municípios do Nordeste do Estado de Santa Catarina

ASSESSORIA E COORDENADORIA DE PLANEJAMENTO URBANO, MUNICIPAL E REGIONAL

Endereço: Rua Ministro Luiz Gallotti, 50 - Bairro Boa Vista - Joinville/SC

Telefone: (47) 333-3027

CNPJ: 08.825.814

Trabalho de Engenharia Elétrica realizado através de Contrato de Prestação de Serviço Especializado de Engenharia para a AMUNESC (Associação de Municípios do Nordeste do Estado de Santa Catarina).

**CENTRO DE EDUCAÇÃO INFANTIL**

**MINISTRO LUIZ**

PROJETO DE DISTRIBUIÇÃO ELÉTRICA


**PREFEITURA MUNICIPAL DE JOINVILLE**

Endereço: Rua Ministro Luiz Gallotti, 50 - Bairro Boa Vista - Joinville/SC

ADMINISTRAÇÃO	Assinatura do Prefeito Municipal
PROJETO	Assinatura do Responsável pelo Projeto
EXECUÇÃO	Assinatura do Responsável pela Execução


Informações	CONTEÚDO DA PRANCHETA	NÚMERO PR
Projeto: Diego Santos	PLANTA BAIXA ELÉTRICA PTO TÉRREO COTAS	ELE
Desenho: Indicação		09/11
Data: fevereiro 2024		



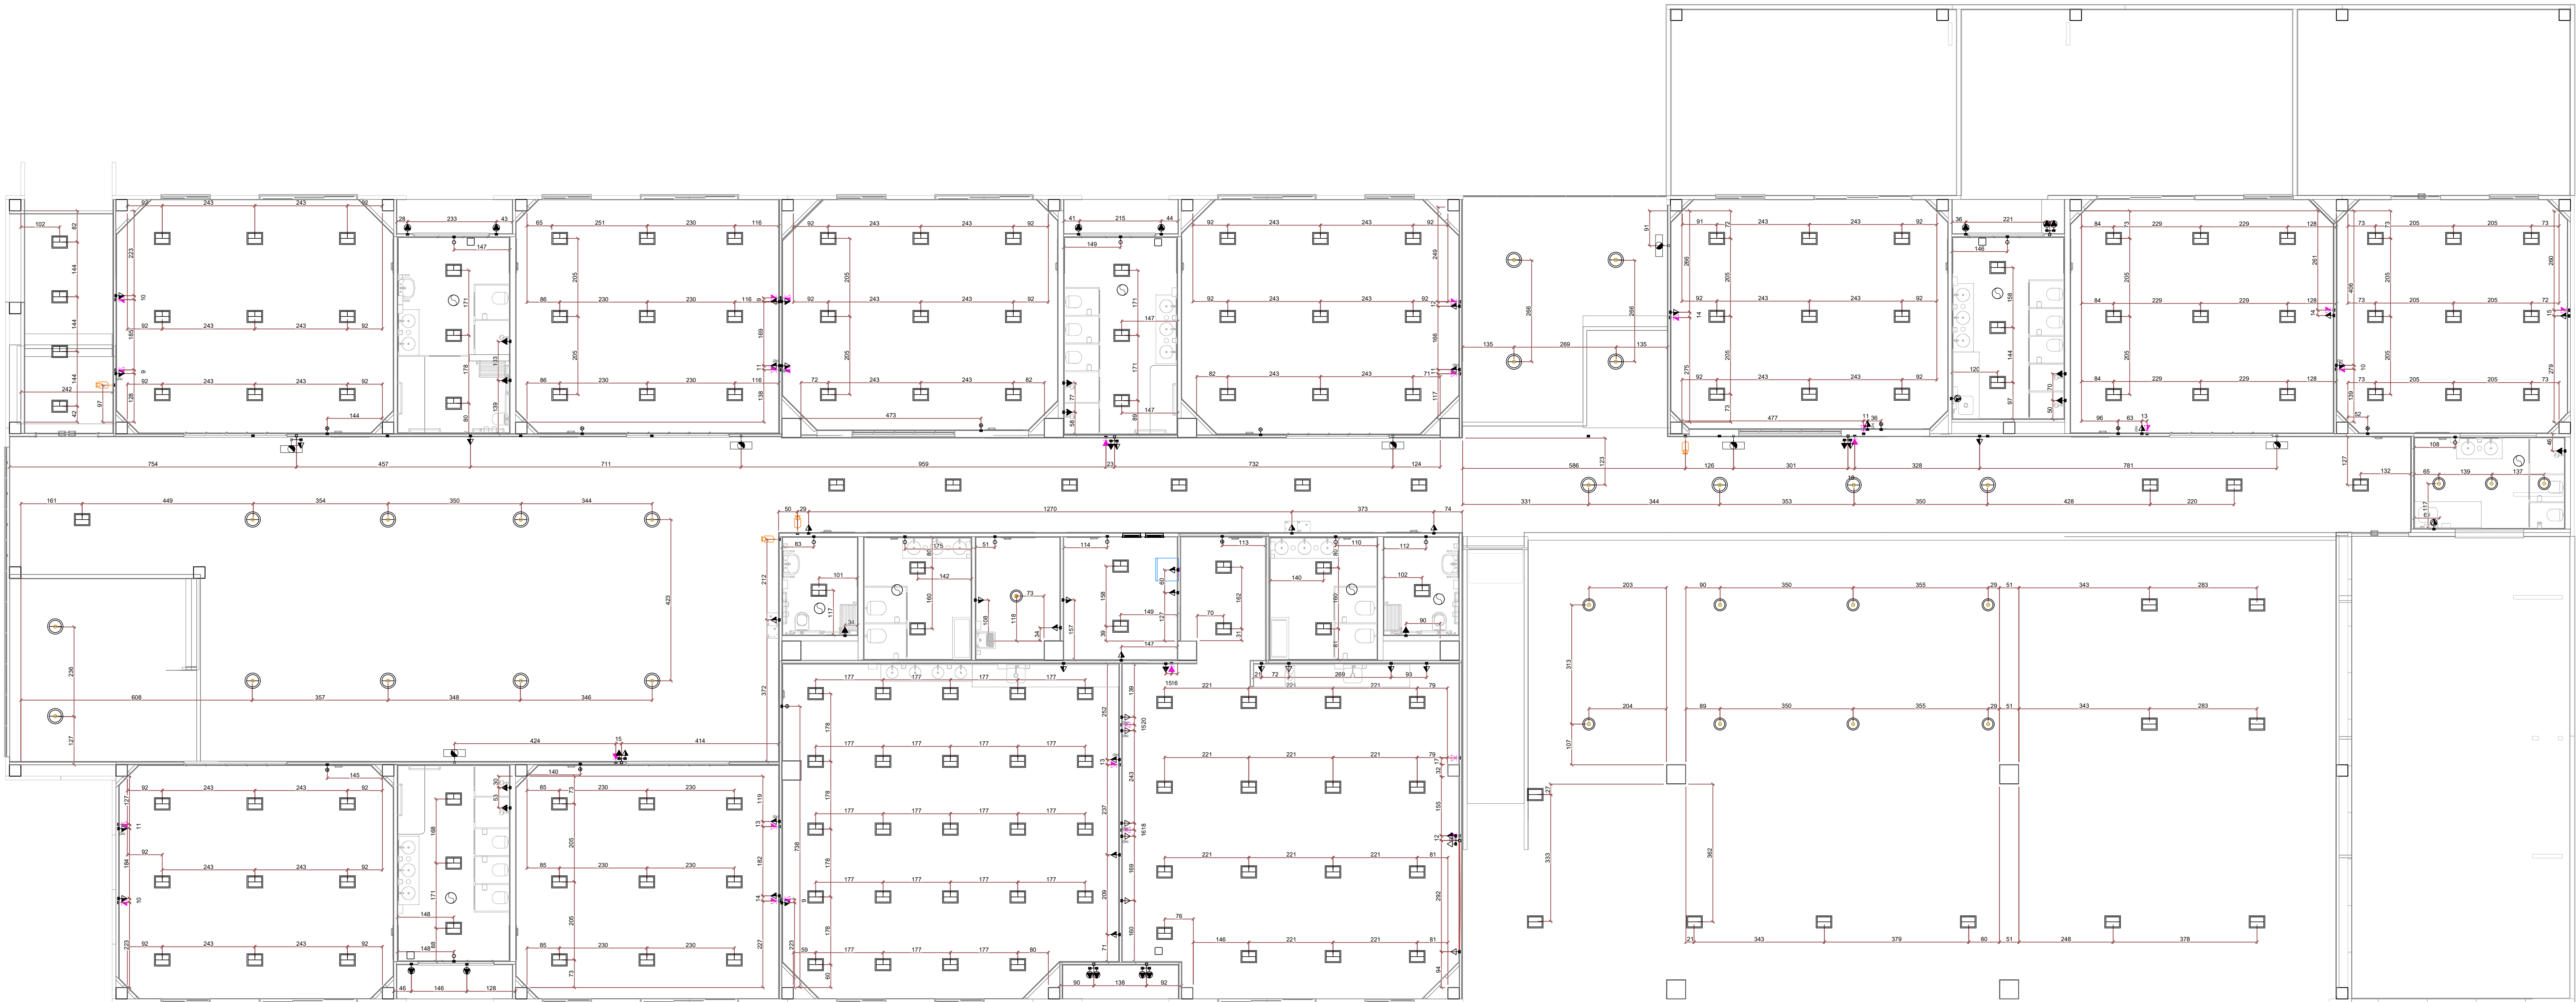

PLANTA BAIXA - SUPERIOR COTAS  
ESCALA 1:75

LEGENDA			
	TOMADA 100W - POTÊNCIAS DIFERENTES INDICADAS Altura = 0,30m - 1,10m - 2,20m		PONTO DE TELEFONE (RJ11) H=0,30m, 1,10m, 2,20m
	QUADRO DE DISTRIBUIÇÃO - CONFORME PROJETO		PONTO DE INTERNET (RJ45) H=0,30m, 1,10m, 2,20m
	INTERRUPTOR SIMPLES UMA - DUAS - TRÊS - QUATRO TECLAS		QUADRO DE DISTR. TELECOMUNICAÇÃO VDI 20x20 - A 1,50m DO PISO
	1 TECLA SIMPLES & 1 TOMADA - 1,10m do piso 1 TECLA PARALELA & 1 TOMADA		CAIXA DE PASSAGEM NO PISO DIMENSÕES INDICADAS E QUANDO NÃO INDICADAS 10X10X10 CM
	INTERRUPTOR SIMPLES UMA - DUAS - TRÊS TECLAS		ESPERA PARA ILUMINAÇÃO DE EMERGÊNCIA
	TOMADA DUPLA 100W - POTÊNCIAS DIFERENTES INDICADAS Altura = 0,30m - 1,10m - 2,20m		ARANDELA EXISTENTE
	TOMADA TRÍPLA 100W - POTÊNCIAS DIFERENTES INDICADAS Altura = 0,30m - 1,10m - 2,20m		SENSOR DE PRENSÃO TETO
	MOTOR MONOFÁSICO A 0,30m DO PISO		LUMINÁRIA LED DE TETO DE SOBREPOR - 40W - NA COR PRETA
	4x2 - h=30cm e l=to		CONDULETE DE PVC 5 ENTRADAS
	4x4 - h=30cm e l=to		PONTO PARA LUMINÁRIA - TIPO BALIZADOR
	LUMINÁRIA INDUSTRIAL LINEAR 120cm LED 80W		PANEL LED 60x60 EMBUTIR 45W LED
	LUMINÁRIA INDUSTRIAL LINEAR 120cm LED 35W		LUMINÁRIA CALHA ALETADA 62x62 EMBUTIR 4 LÂMPADAS 10W LED
	LUMINÁRIA PAFLOW LED 15W		PONTO PARA VENTKIT
	PONTO PARA INSTALAÇÃO CAMERA DE SEGURANÇA h=2,10		POSTO 3,50m - 100W
	POSTE 8,10m COM 03 PETALAS - 3x50W - COR PRETA		POSTO 3,50m - 50W
	LÂMPADA LED LINEAR TUBULAR 18W SLIM 1,60CM		RELE FOTO ELÉTRICO

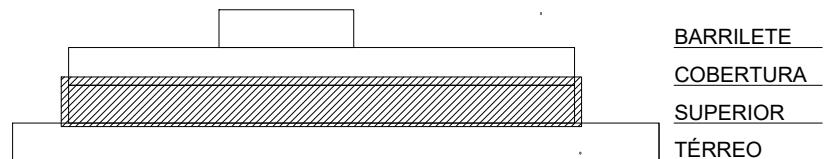


ESQUEMA PAVIMENTOS  
SEM ESCALA



Trabalho de Engenharia Elétrica realizado através de Contrato de Prestação de Serviço Especializado de Engenharia para a AMUNESC (Associação dos Municípios do Nordeste de Santa Catarina).


O Projeto do Terreno e a Instalação	CENTRO DE EDUCAÇÃO INFANTIL MINISTRO LUIZ PROJETO DE DISTRIBUIÇÃO ELÉTRICA		
	PREFEITURA MUNICIPAL DE JOINVILLE Endereço: Rua Ministro Luiz Gallotti, SN - Bairro Boa Vista - Joinville/SC		
	ADMINISTRAÇÃO Prefeito do município de Joinville		
	PROJETO Diego Santos Engenheiro Eletricista / CREA 123.008-7		
Prancha	ADMINISTRAÇÃO RESPONSÁVEL PELA EXECUÇÃO		
	ADMINISTRAÇÃO RESPONSÁVEL PELA EXECUÇÃO		
	ADMINISTRAÇÃO RESPONSÁVEL PELA EXECUÇÃO		
	ADMINISTRAÇÃO RESPONSÁVEL PELA EXECUÇÃO		
Informações		CONTEÚDO DA PRANCHA	NÚMERO PR
Elaborado: Diego Santos		PLANTA BAIXA ELÉTRICA PVTO SUPERIOR COTAS	ELE
Data: 14/02/2024			10 / 11
Data: 14/02/2024			
Data: 14/02/2024			
Data: 14/02/2024			



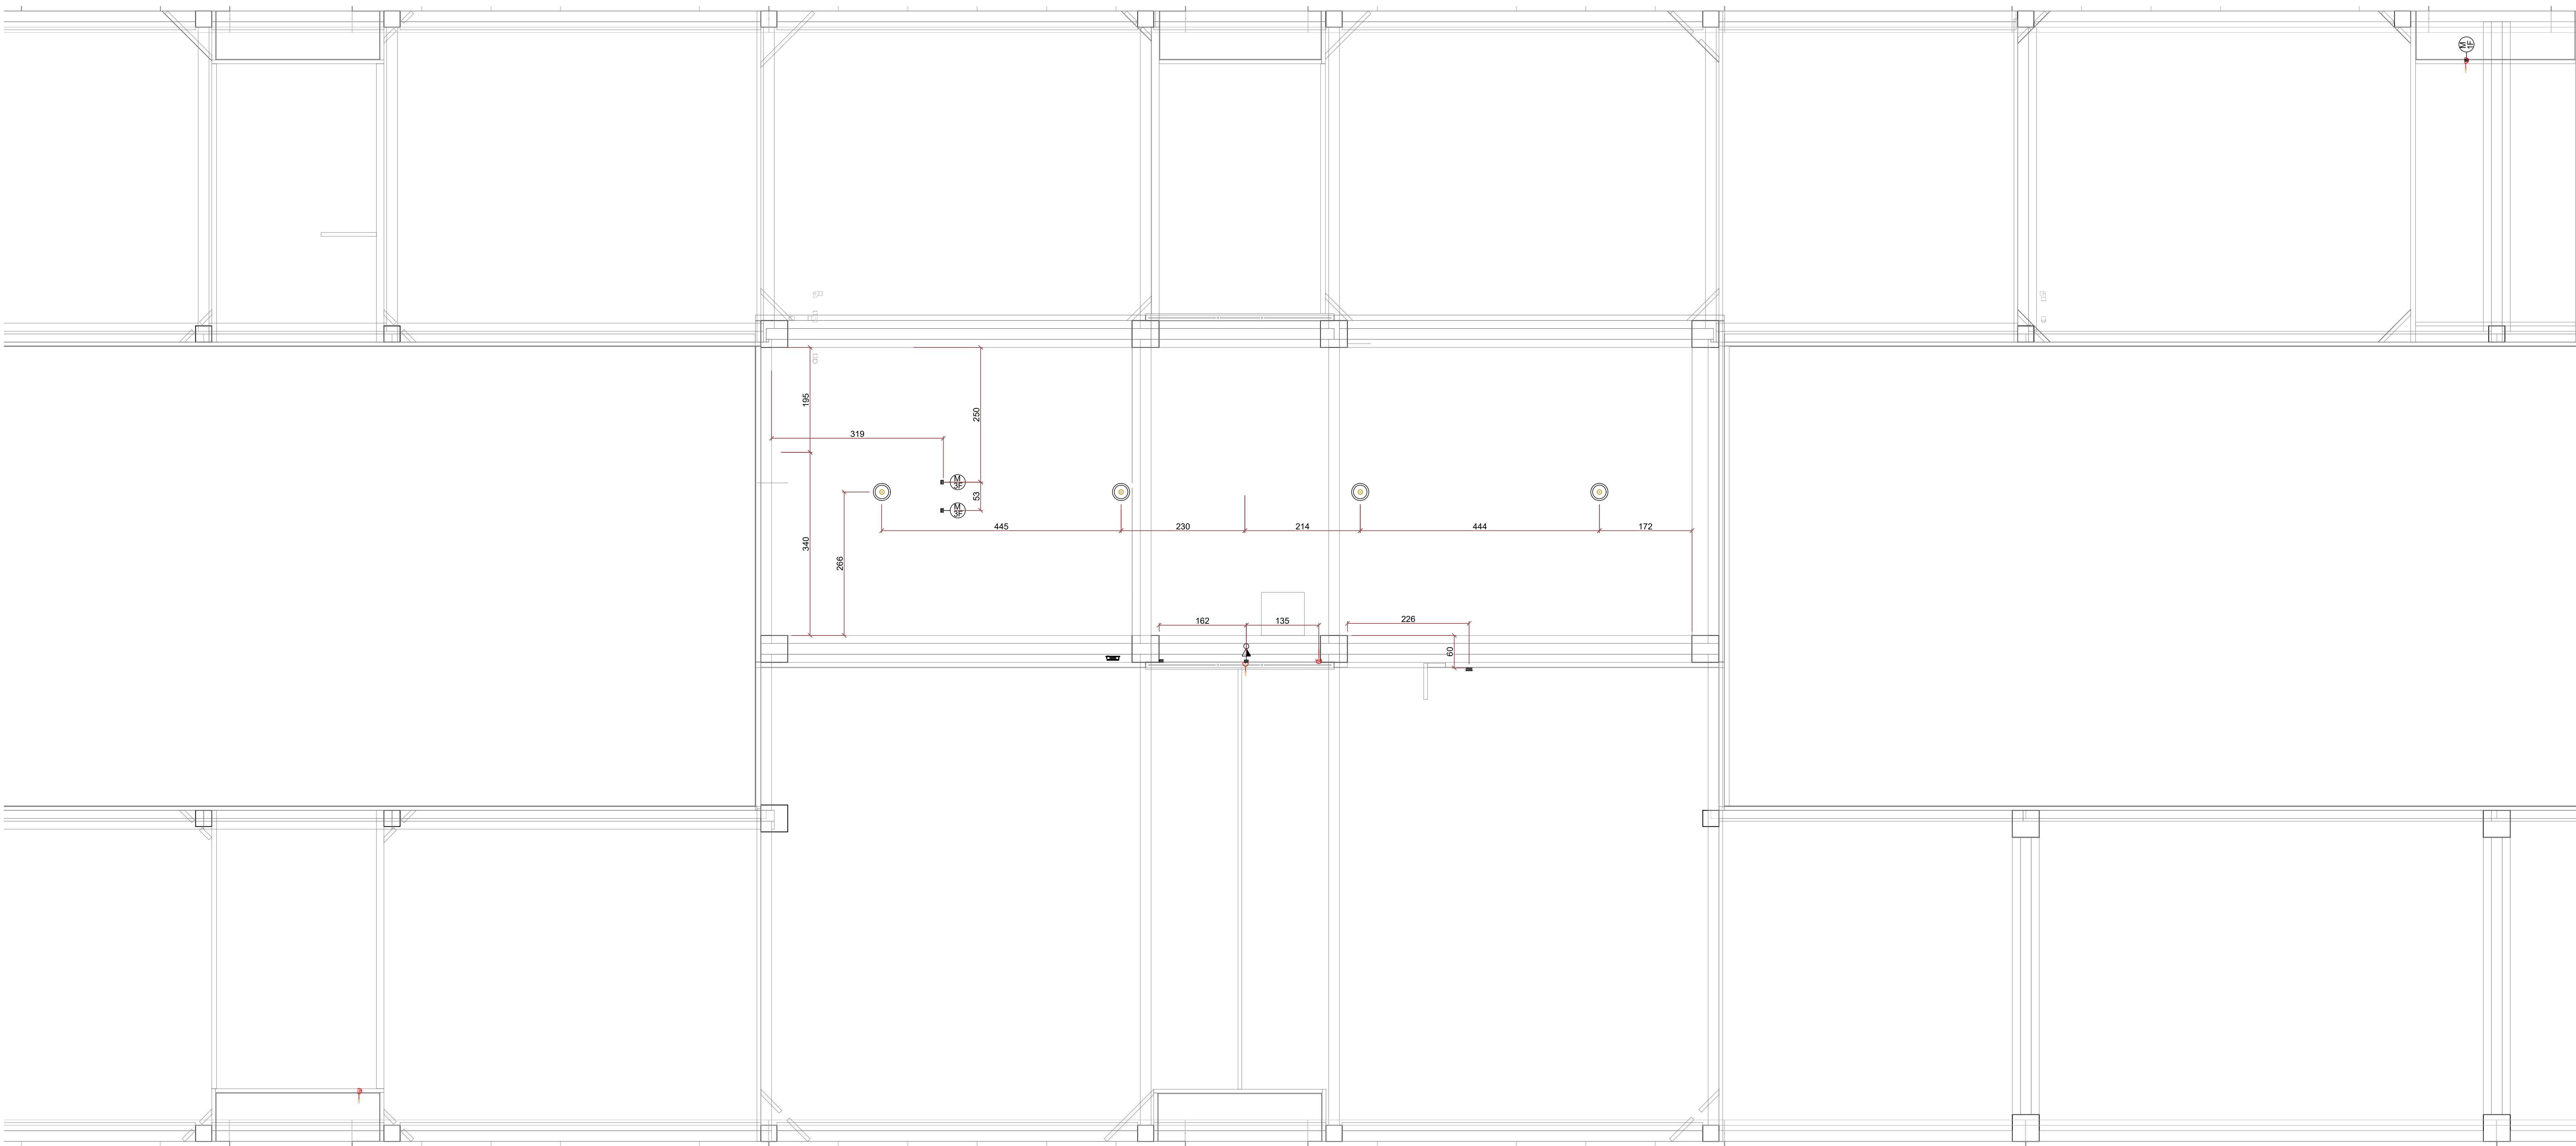


LEGENDA			
	TOMADA 100W - POTÊNCIAS DIFERENTES INDICADAS Altura = 0,30m - 1,10m - 2,20m		PONTO DE TELEFONE (RJ11) H=0,30m; 1,10m; 2,20m
	QUADRO DE DISTRIBUIÇÃO - CONFORME PROJETO		PONTO DE INTERNET (RJ45) H=0,30m; 1,10m; 2,20m
	INTERRUPTOR SIMPLES UMA - DUAS - TRÊS - QUATRO TECLAS		QUADRO DE DISTR. TELECOMUNICAÇÃO VDI 20x20 - A 1,50m DO PISO
	1 TECLA SIMPLES & 1 TOMADA - 1,10m do piso 1 TECLA PARALELA & 1 TOMADA		CAIXA DE PASSAGEM NO PISO DIMENSÕES INDICADAS E QUANDO NÃO INDICADAS 10X10X10 CM
	INTERRUPTOR SIMPLES UMA - DUAS - TRÊS TECLAS		ESPERA PARA ILUMINAÇÃO DE EMERGÊNCIA
	TOMADA DUPLA 100W - POTÊNCIAS DIFERENTES INDICADAS Altura = 0,30m - 1,10m - 2,20m		ARANDELA EXISTENTE
	TOMADA TRÍPLA 100W - POTÊNCIAS DIFERENTES INDICADAS Altura = 0,30m - 1,10m - 2,20m		SENSOR DE PRENSÃO TETO
	MOTOR MONOFÁSICO A 0,30m DO PISO		LUMINÁRIA LED DE TETO DE SOBREPOR 40W - NA COR PRETA
	4x2 - h=30cm e lato		CONDULETE DE PVC 5 ENTRADAS
	4x4 - h=30cm e lato		PONTO PARA LUMINÁRIA - TIPO BALIZADOR
	LUMINÁRIA INDUSTRIAL LINEAR 120cm LED 80W		PANEL LED 60x60 EMBUTIDA 45W LED
	LUMINÁRIA INDUSTRIAL LINEAR 120cm LED 35W		LUMINÁRIA CALHA ALETADA 62x62 EMBUTIDA 4 LÂMPADAS 10W LED
	LUMINÁRIA PAFON LED 15W		PONTO PARA VENTOKIT
	PONTO PARA INSTALAÇÃO CAMERA DE SEGURANÇA H=2,10		POSTE 3,50m - 100V
	POSTE 8,00m COM 03 PETALAS - 3x50W - COR PRETA		POSTE 3,50m - 50W
	LÂMPADA LED LINEAR TUBULAR 18W SLIM 1,60CM		RELE FOTO ELÉTRICO

PLANTA BAIXA - COBERTURA COTAS  
ESCALA 1:75

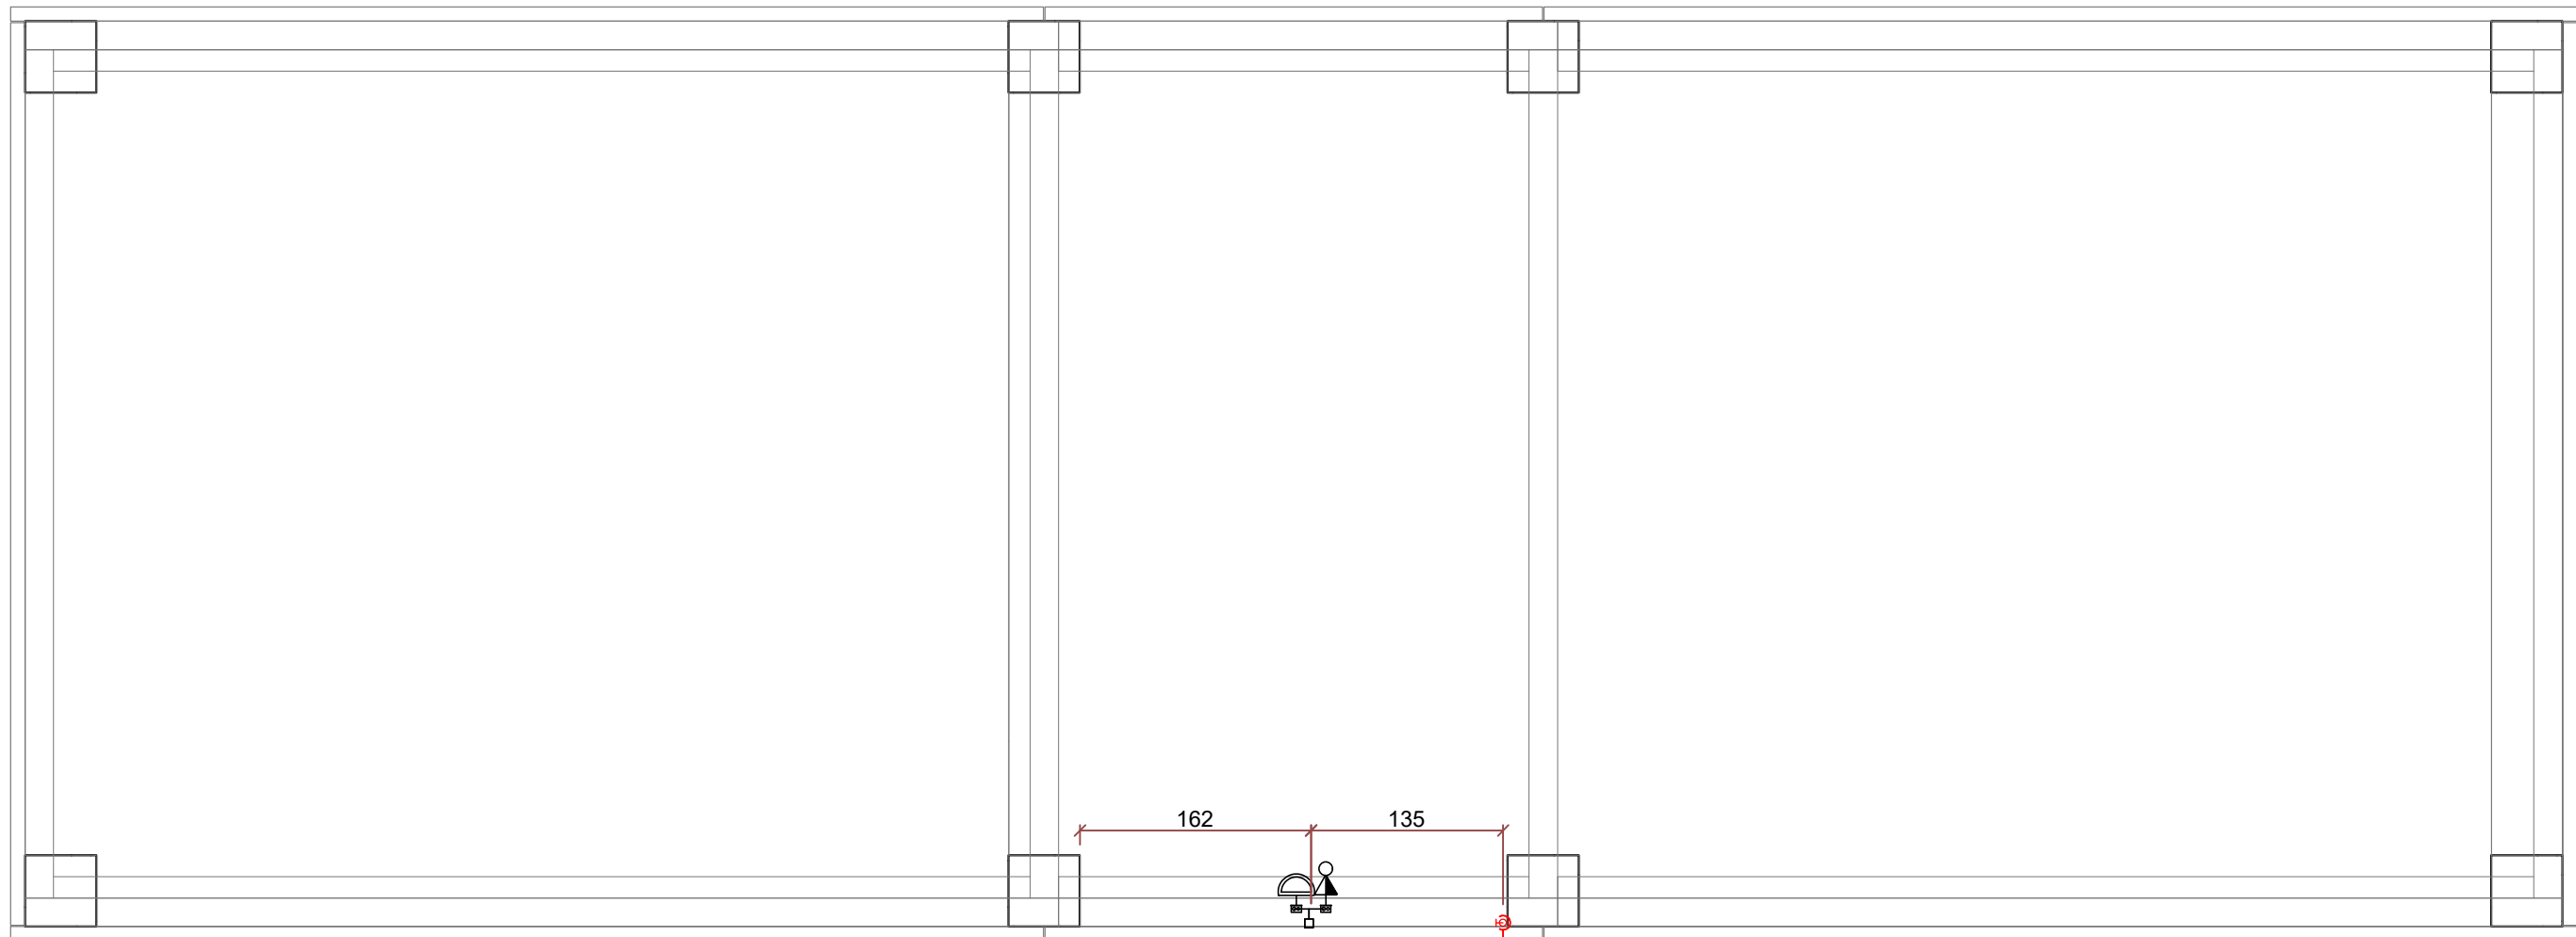

PLANTA BAIXA - BARRILETE COTAS  
ESCALA 1:75

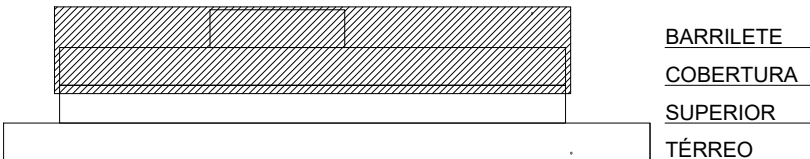

ESQUEMA PAVIMENTOS  
SEM ESCALA

Associação de Municípios do Nordeste do Estado de Santa Catarina  
ASSESSORIA E COORDENADORIA DE PLANEJAMENTO URBANO, MUNICIPAL E REGIONAL  
CREA: 48.825-4

Trabalho de Engenharia Elétrica realizado através de Contrato de Prestação de Serviço Especializado de Engenharia para a AMUNESC (Associação de Municípios do Nordeste de Santa Catarina).

CENTRO DE EDUCAÇÃO INFANTIL  
MINISTRO LUIZ  
PROJETO DE DISTRIBUIÇÃO ELÉTRICO

PREFEITURA MUNICIPAL DE JOINVILLE  
Endereço: Rua Ministro Luiz Gallotti, SN - Bairro Boa Vista - Joinville/SC

ADMINISTRAÇÃO	Assinatura do Prefeito Municipal
PROJETO	Assinatura do Responsável pelo Projeto
EXECUÇÃO	Assinatura do Responsável pela Execução

Informações	CONTEÚDO DA PRANCHETA	NÚMERO PR
Projeto: PLANTA BAIXA ELÉTRICA P/TO COBERTURA E BARRILETE COTAS		ELE 11/11