


- CABOS DE ALIMENTAÇÃO - 3%
- COMERCIAL (DEMANDA - 21kW/50A)
  - UDR (DEMANDA - 75kW/125A)
  - ADM (DEMANDA - 150kW/250A)
  - LAB (DEMANDA - 38kW/63A)
  - BANHEIRO (DEMANDA - 28kW/32A) - 35mm² - 180m
  - CLIMATIZAÇÃO (DEMANDA - 123kW/200A) - 2x95mm² - 180m

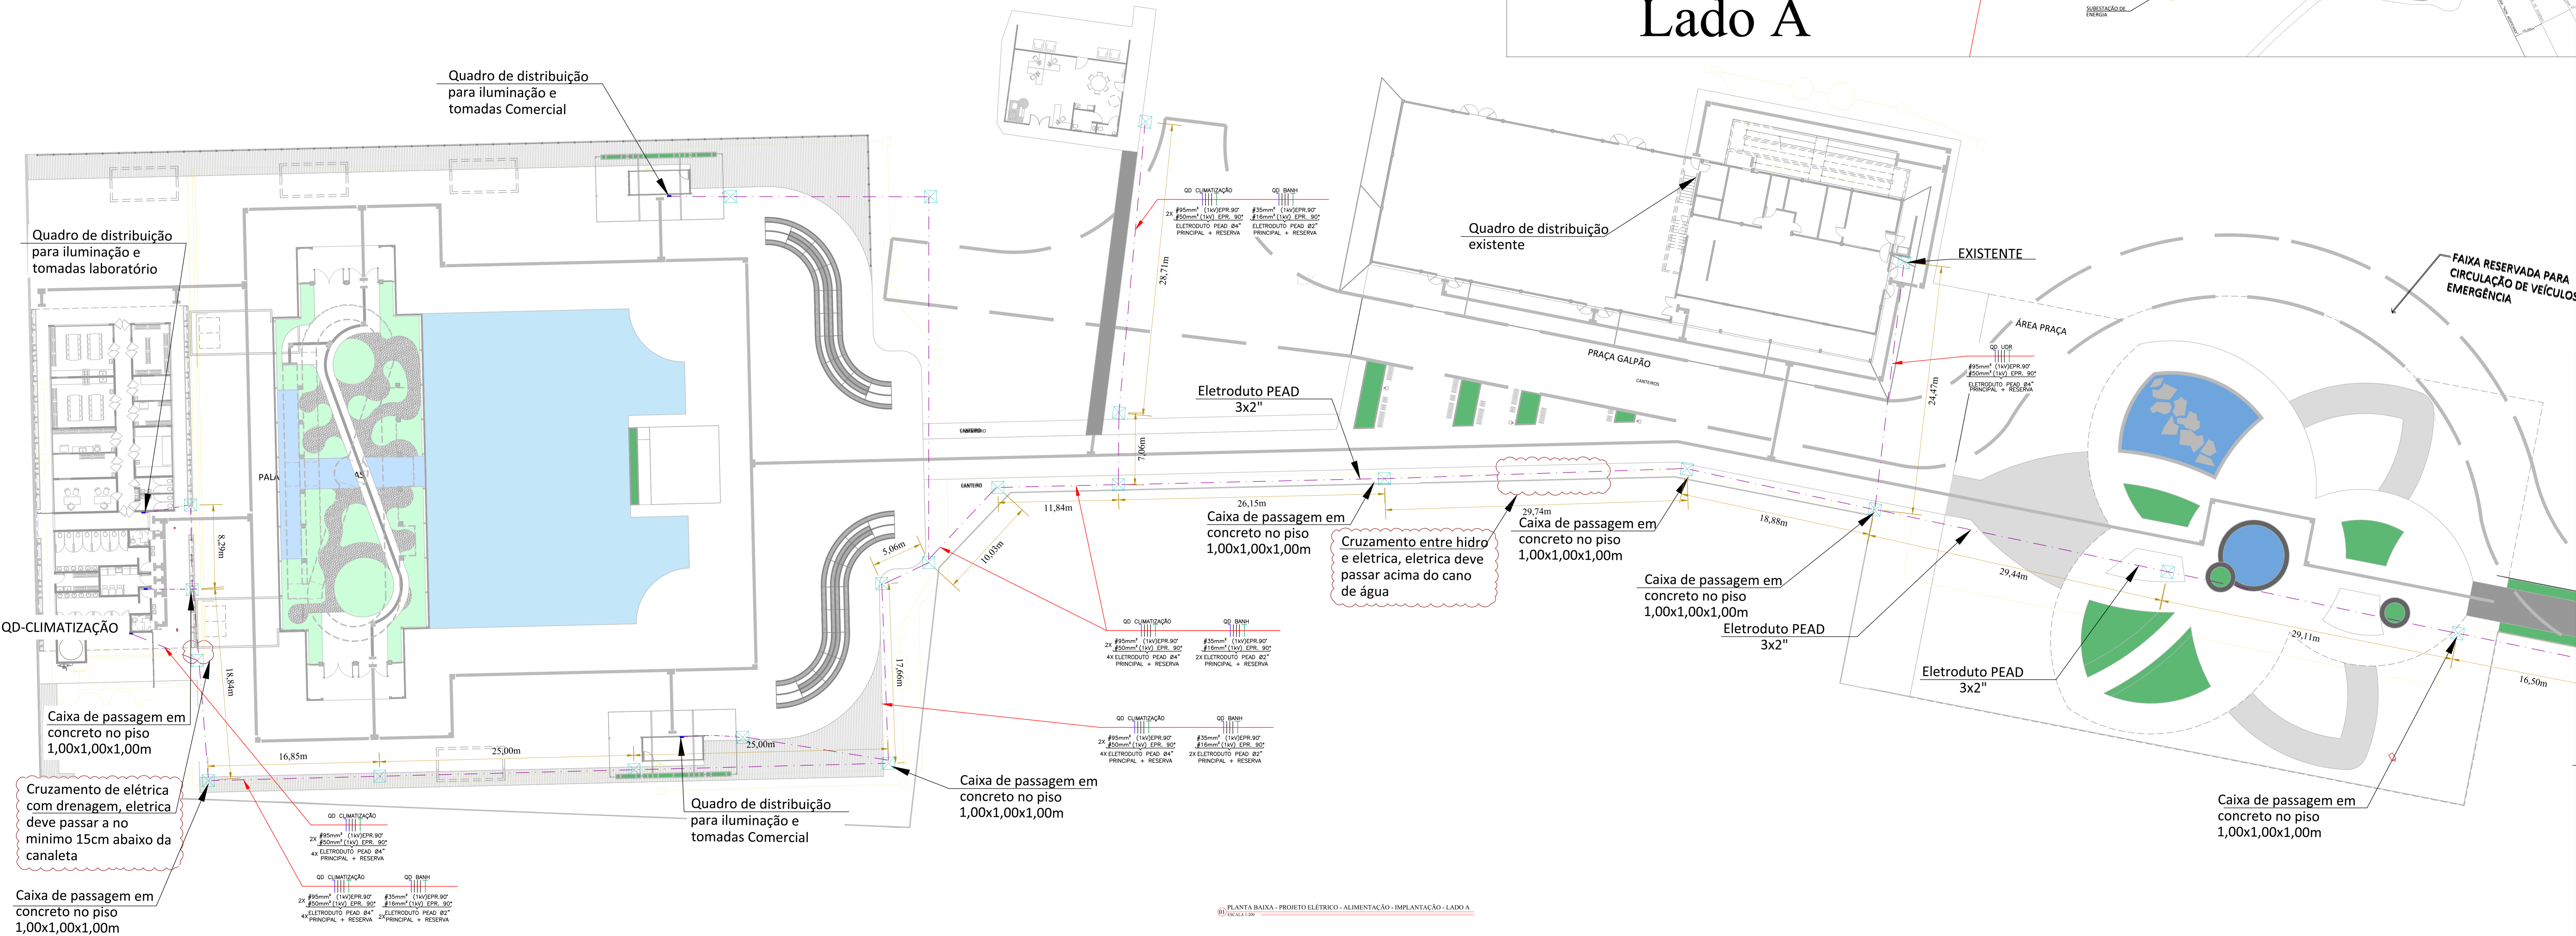



LABORATÓRIO UDR  
BANHEIRO PALACIO ADM  
PALACIO COMERCIO

QUADRO DE REVISÕES	DATA	DESENHO
REV. 01	20/12/2023	LAB. O
REV. 02	20/12/2023	LAB. O
REV. 03	20/12/2023	LAB. O
REV. 04	20/12/2023	LAB. O

APROVAÇÕES

**ELE**  
Elétrico e telecomunicações

PROPRIETÁRIO: PREFEITURA MUNICIPAL DE JOINVILLE  
EMPRESA: MAGNUS ENGENHARIA E ARQUITETURA LTDA  
PROJETO: PLANTA BAIXA - PROJETO ELÉTRICO - IMPLANTAÇÃO - LADO A  
TÍTULO: EXECUTIVO  
FOLHA: 1/200  
ELE 01/16

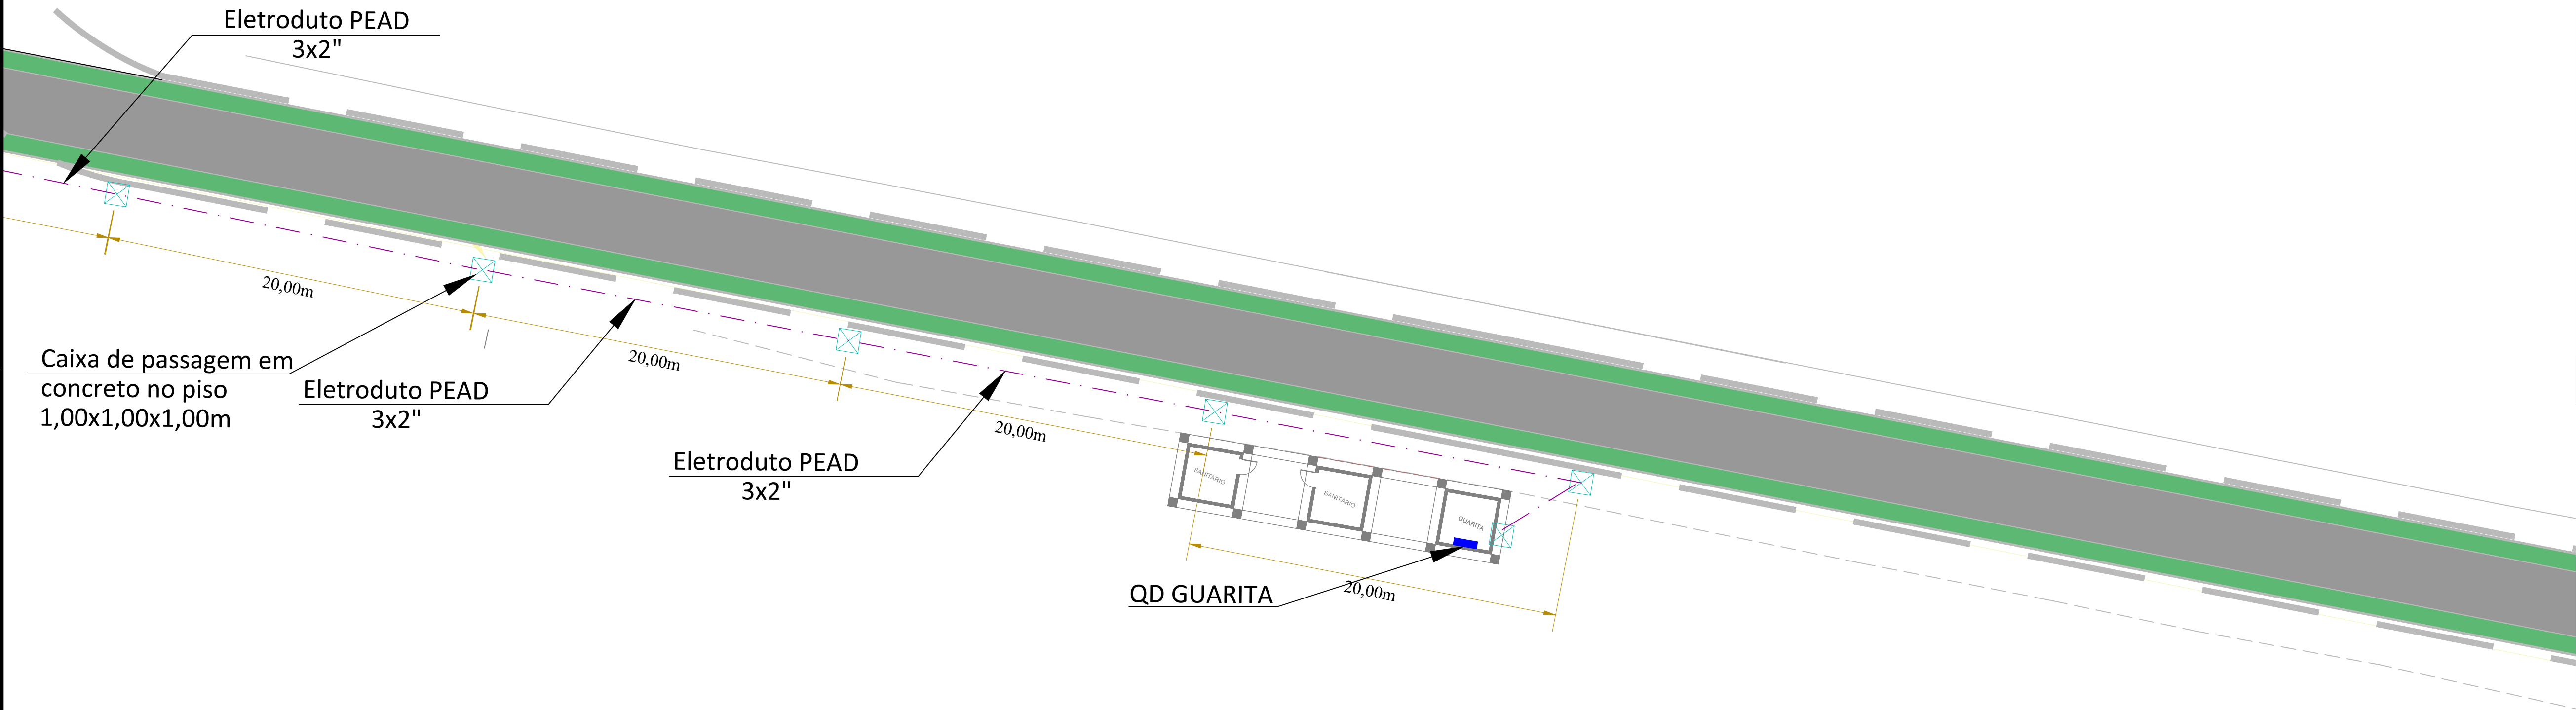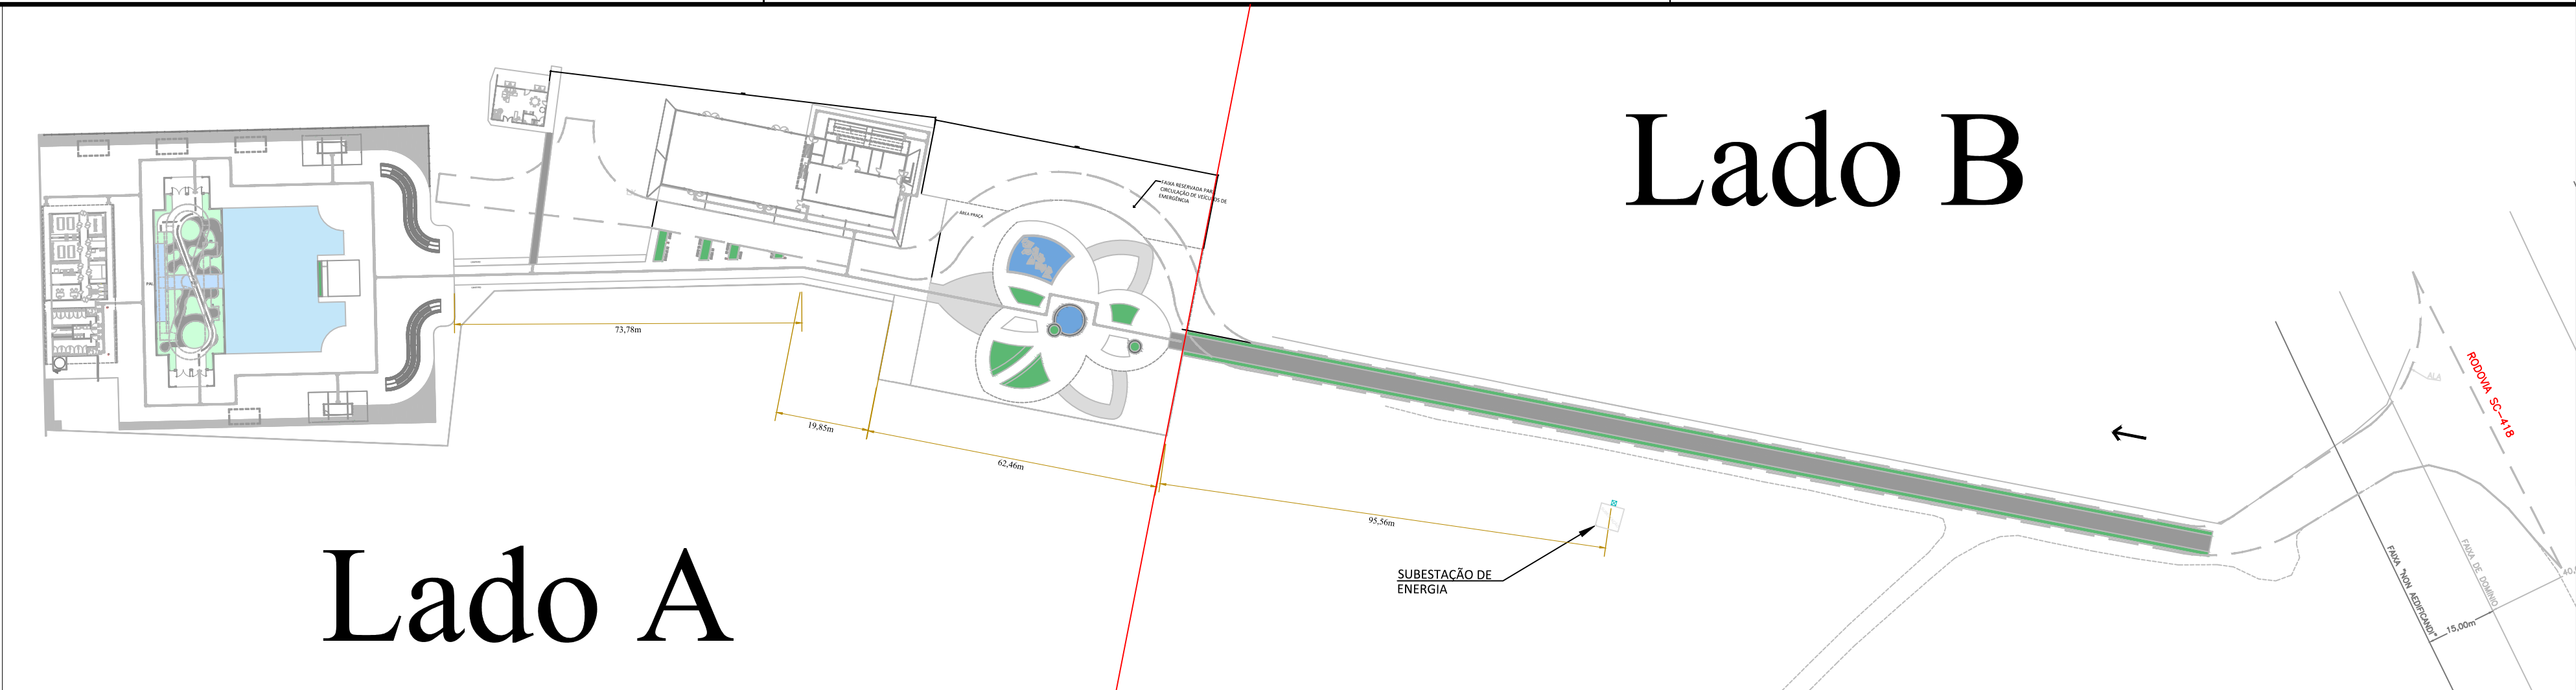

CABOS DE ALIMENTAÇÃO - 3%

- COMERCIAL (DEMANDA - 21kW/50A)
- UDR (DEMANDA - 75kW/125A)
- ADM (DEMANDA - 150kW/250A)
- LAB (DEMANDA - 38kW/63A)
- BANHEIRO (DEMANDA - 28kW/32A) - 35mm<sup>2</sup> - 180m
- CLIMATIZAÇÃO (DEMANDA - 123kW/200A) - 2x95mm<sup>2</sup> - 180m

REVISÃO	DESCRIÇÃO	DATA	DESENHO
R00	EMIÇÃO INICIAL	26/11/2022	JULY O
R01	MODIFICAÇÕES SOLICITADAS PELO SEIPUR	20/11/2022	JULY O
R02	MODIFICADO INTERIO DA OBRA	17/01/2023	JULY O
R03	RETRIBUO RAMAIS ALIMENTADORES E MODIFICADO A INFRAESTRUTURA	29/03/2023	JULY O

APROVAÇÕES

PROPRIETÁRIO

Documento assinado digitalmente

**gov.br**

CRESTIANA SOARES CARVALHO

Data: 11/04/2023 14:31:42-0300

Verifique em <https://validar.it.gov.br>

PREFEITURA MUNICIPAL DE JOINVILLE

CNPJ: 83.169.623/0001-10

RESPONSÁVEL TÉCNICO

Documento assinado digitalmente

**gov.br**

JULY ANNE ONGHERO FREITAS

Data: 29/03/2023 09:30:38-0300

Verifique em <https://validar.it.gov.br>

CREA/SC 179531-1


PROPRIETÁRIO	PREFEITURA MUNICIPAL DE JOINVILLE		
EDIFICAÇÃO	PALACIO DAS ORQUIDEAS		
ENDEREÇO	RODOVIA VEREADOR ARNO KRELLING - SC 418,251		
	DONA FRANCISCA - 89239-400 - JOINVILLE		
PROJETO	PROJETO ELÉTRICO	ARQUIVO	
CONTEÚDO	PLANTA BAIXA - PROJETO ELÉTRICO - IMPLANTAÇÃO - LADO B	ETAPA	EXECUTIVO
		ESCALA	1/200
		FOLHA	ELE 02/16

MAGNUS ENGENHARIA E ARQUITETURA LTDA | CREA 088683-1 | CAU 181398-6 | CNPJ 09.549.705/0001-57  
Rua Leão Müller, 853 | Sala 02 - Foz de Iguaçu | CEP 88301-401 - ITAIAÚ/SC | Fone: (+55) 3349-9330 / 3348-5561 | [magnus@magnusengenharia.com.br](mailto:magnus@magnusengenharia.com.br)



01 PLANTA BAIXA - PROJETO ELÉTRICO - ALIMENTAÇÃO - IMPLANTAÇÃO (LADO B)

ESCALA 1:200

Anexo ELE\_PROJ\_EXE\_01-08 (0017002173) SEI 23.0.087389-8 / pg. 2

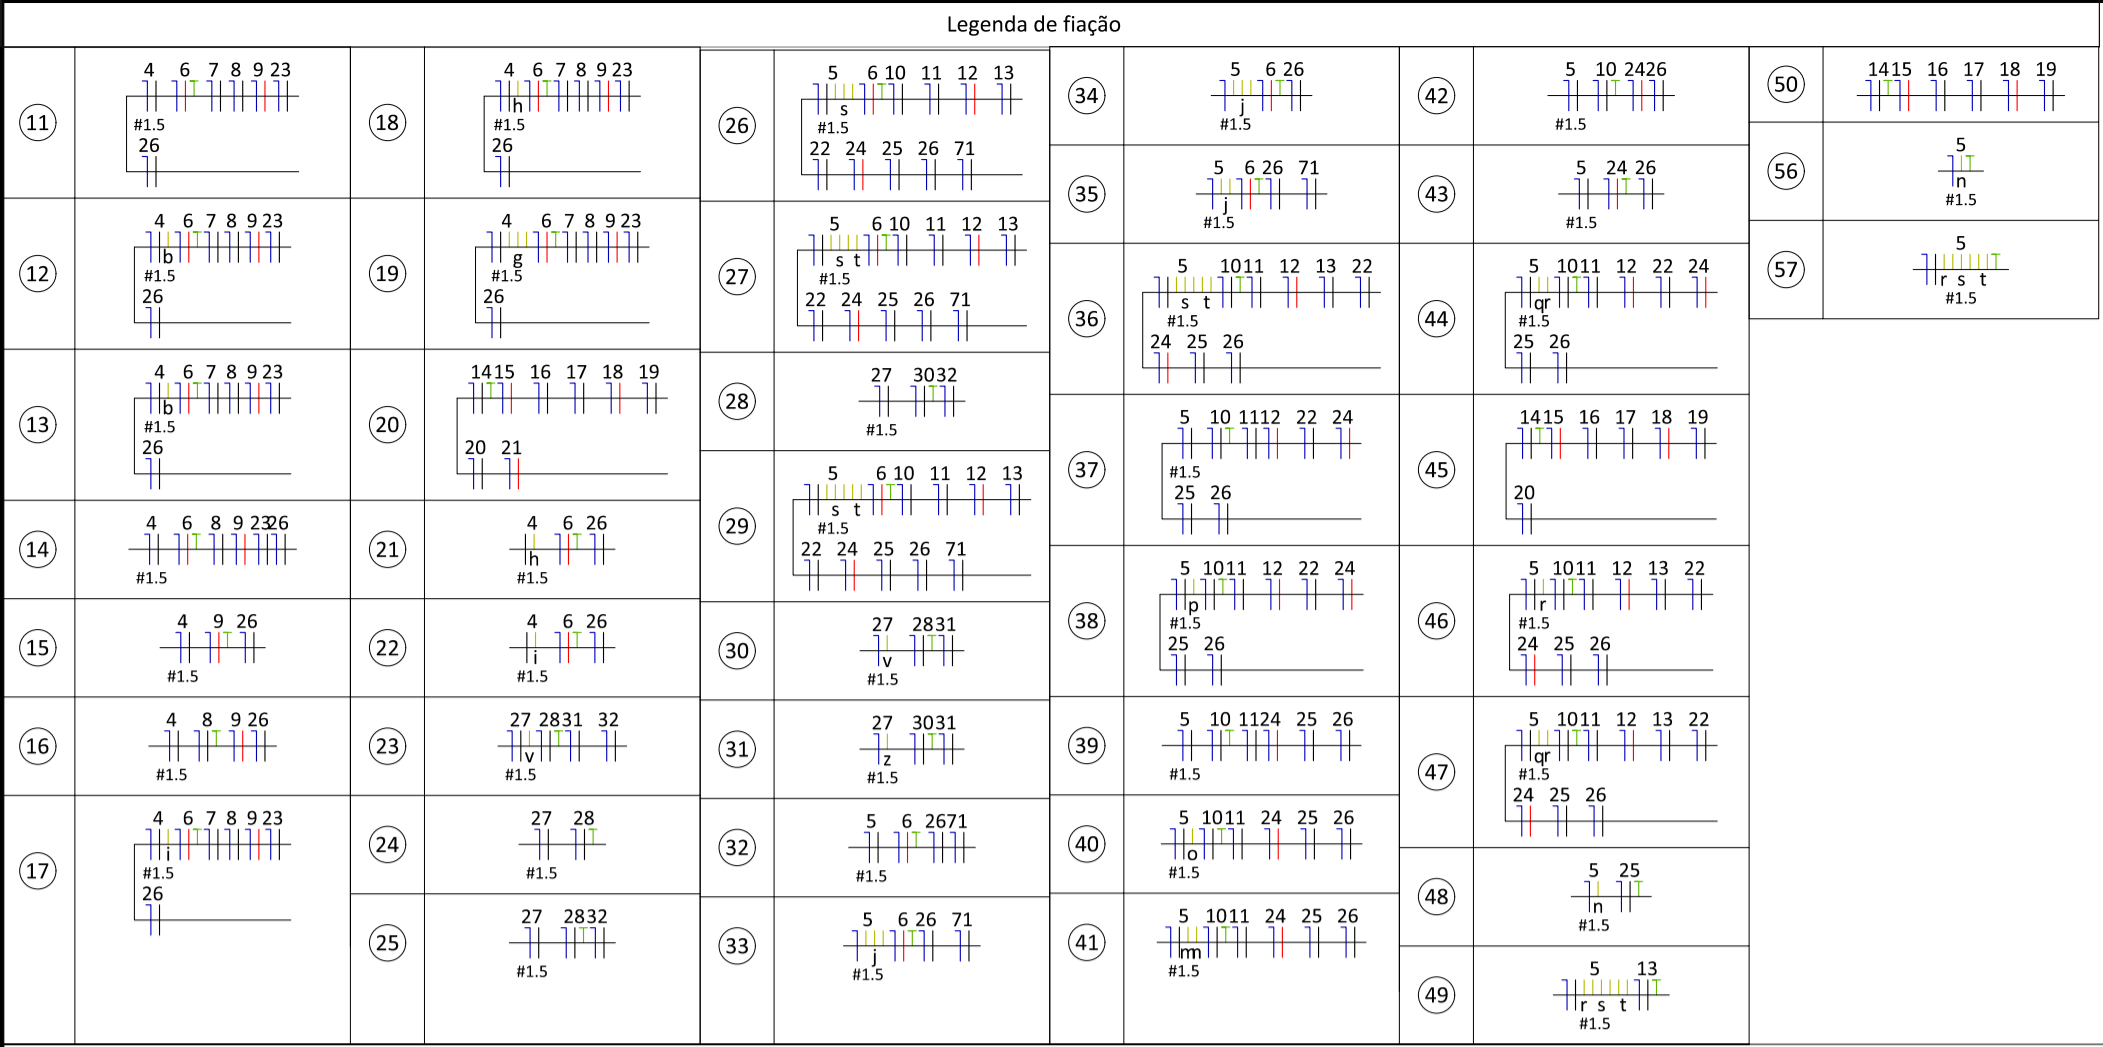

Quaisquer demandas de sustentação na estrutura metálica que levem a abertura de furos na mesma, que desgastem a camada de proteção proporcionada pela galvanização (seja com a utilização de parafusos autobrochantes / autotarraxantes ou broca convencional), deverão ser tratadas localmente com a sobreposição de elementos de proteção (arruela de borracha ou similar) na posição afetada, em ambas as faces do furo, de modo a evitar o contato da superfície metálica exposta com o ar ambiente. Tal controle será responsabilidade do responsável pela instalação da respectiva disciplina, devendo o mesmo reportar cada situação para análise da fiscalização da obra.

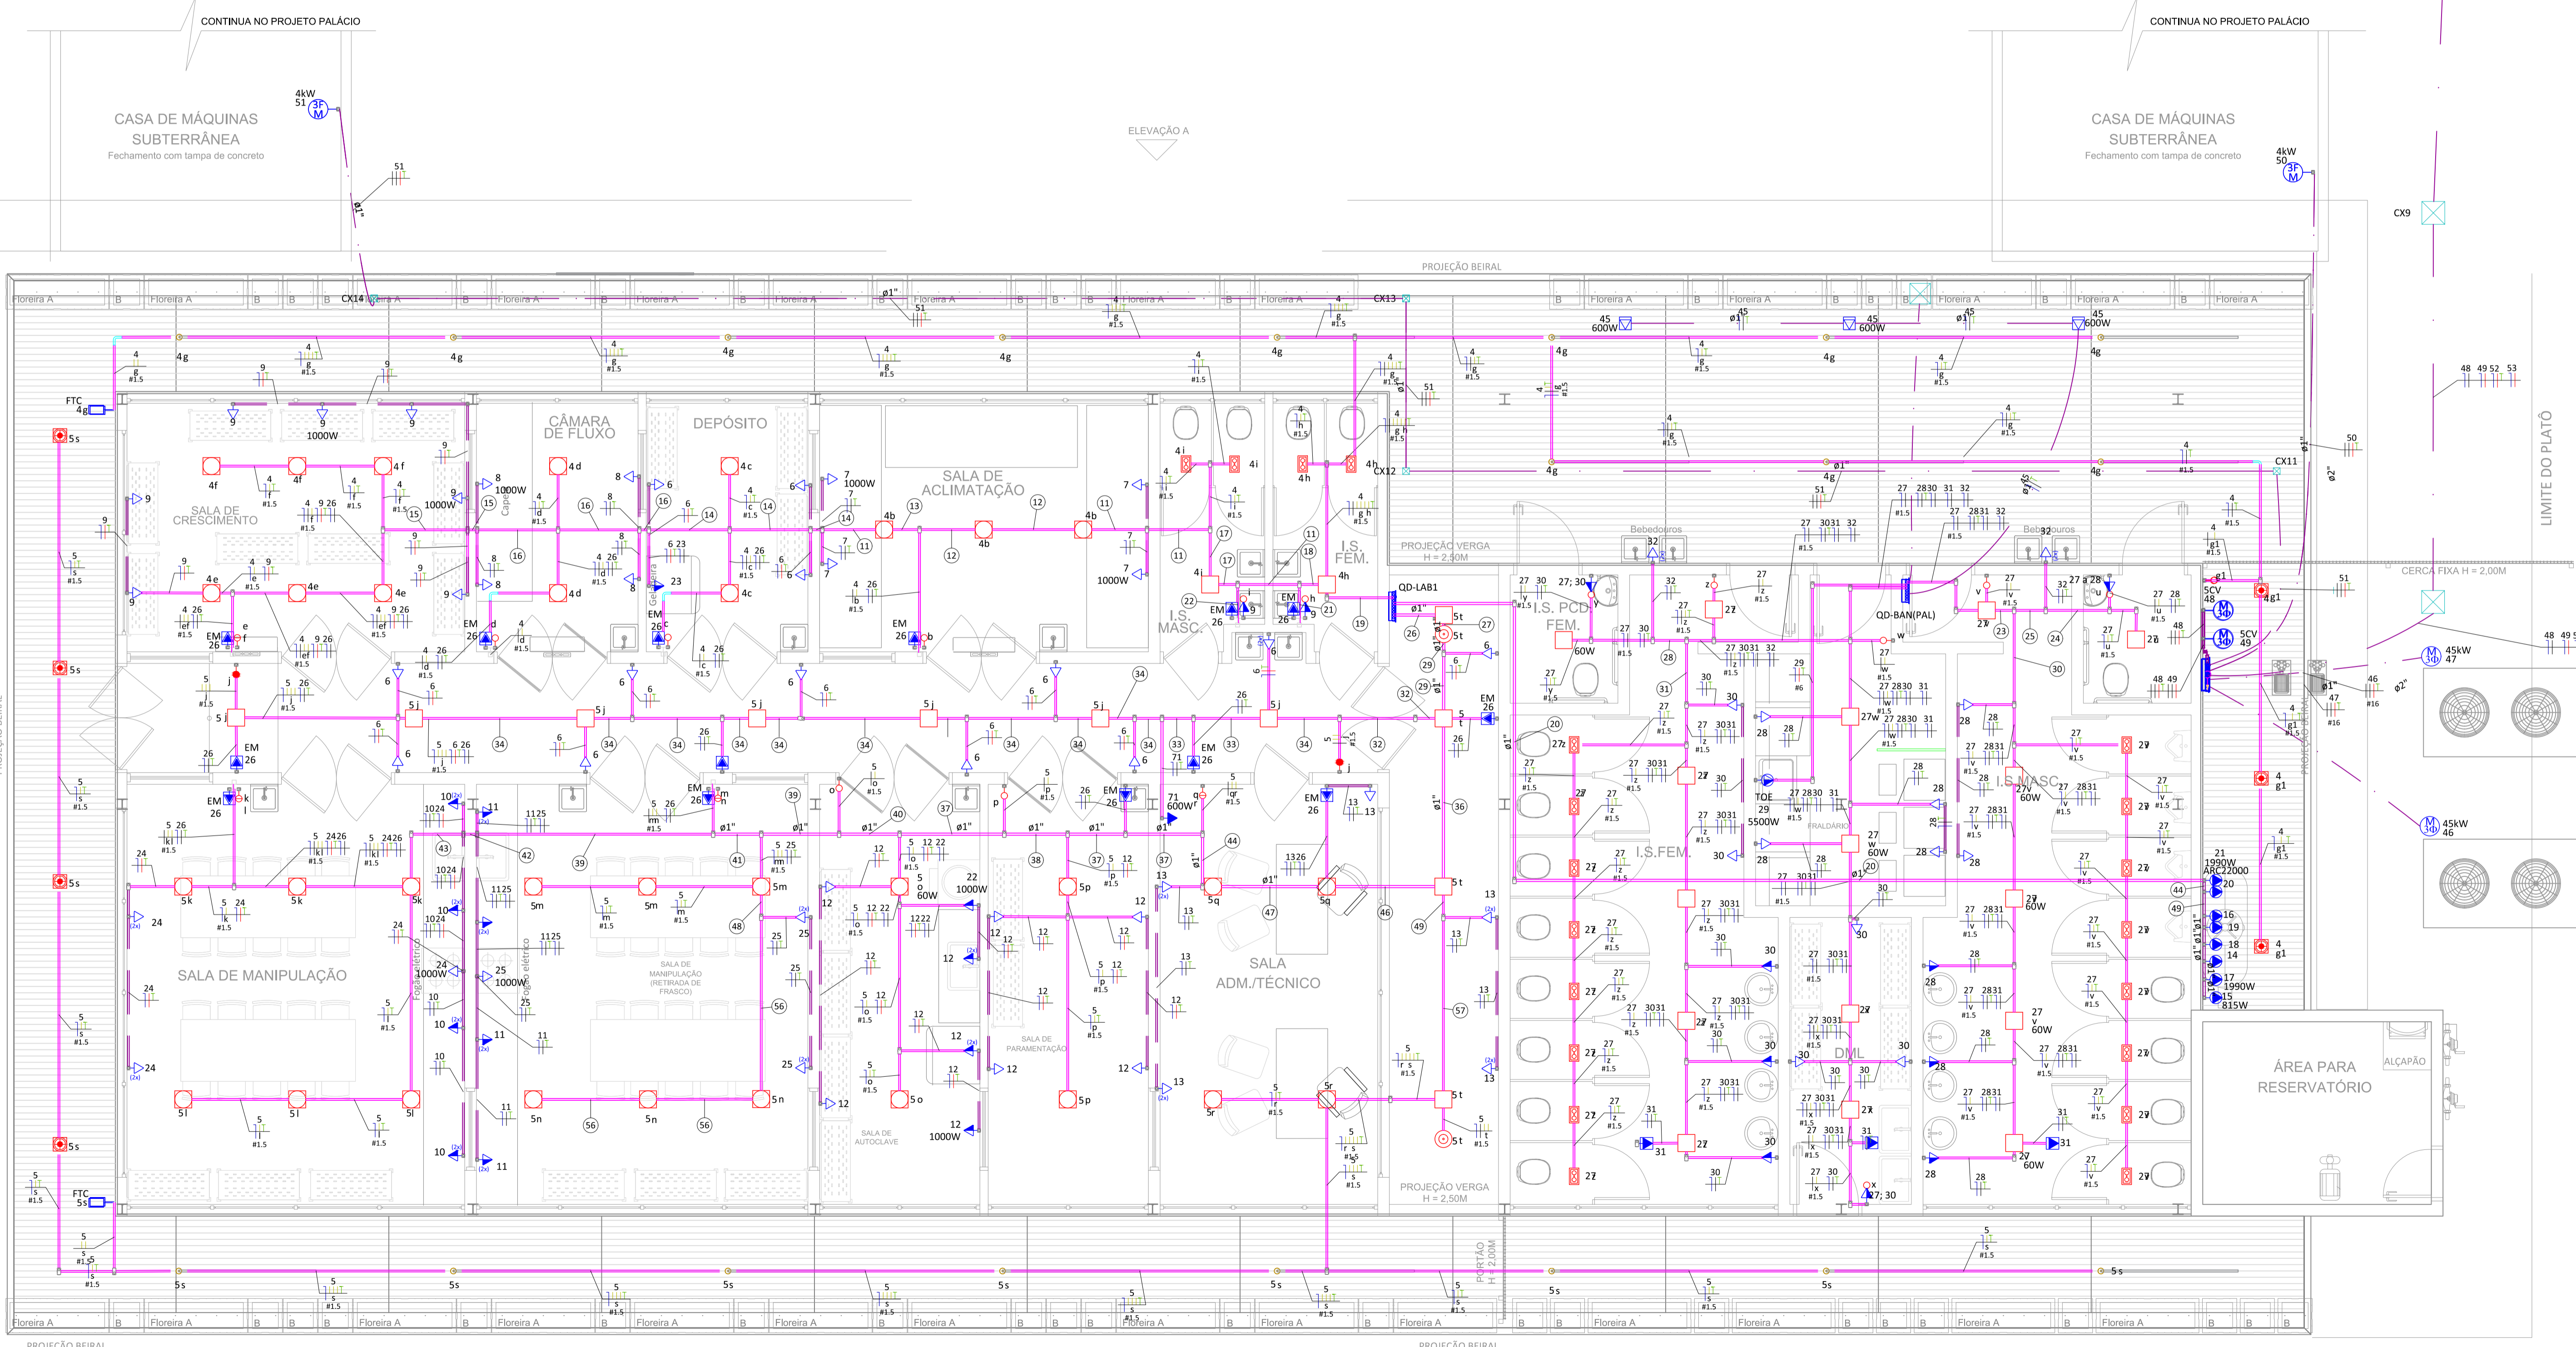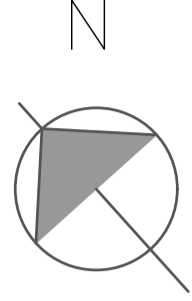

PLANTA BAIXA - PROJETO ELÉTRICO - ILUMINAÇÃO E TOMADAS - LABORATÓRIO

Legenda - PALACIO

	Caixa de passagem 100x100x80 no piso
	Caixa de passagem 300x300x120 no piso
	Condutule PVC 5 entradas - 2 Tomadas baixas a 0,30m do piso
	Condutule PVC 5 entradas - 2 Tomadas médias a 1,10m do piso
	Condutule PVC 5 entradas - Interruptor paralelo 1 tecla - 1,10m do piso
	Condutule PVC 5 entradas - Interruptor simples 1 tecla - 1,10m do piso
	Condutule PVC 5 entradas - Interruptor simples 2 teclas - 1,10m do piso
	Condutule PVC 5 entradas - Interruptor simples e Tomada hexagonal a 1,10m do piso
	Ponto de alimentação para bomba - Potência indicada
	Condutule PVC 5 entradas - Tomada alta a 2,20m do piso
	Condutule PVC 5 entradas - Tomada alta a 2,20m do piso - Iluminação de Emergência
	Condutule PVC 5 entradas - Tomada baixa a 0,30m do piso
	Condutule PVC 5 entradas - Tomada baixa a 1,10m do piso
	Condutule PVC 5 entradas - Tomada média a 1,10m do piso
	Condutule de PVC 5 entradas
	Condutule de PVC 6 entradas
	Curva 90°
	Fotocélula
	Spot de embutir preto - 25W
	Ponto de alimentação para de luminaria quadrada de sobrepor preta - 18W
	Ponto de alimentação para de luminaria quadrada de embutir preta - 18W
	Ponto de alimentação para luminarias spot de embutir 2x2x2 PAR 20 (24x14cm) 2x7W
	Quadro de distribuição
	Refletor de led
	Tomada alta a 2,80m do piso
	Ponto de alimentação para perfil de fita a LED
	Interruptor sensor de presença teto - Paralelo
	Ponto de alimentação para Spot 20W

Legenda - Condutos

	Eletroduto rígido de sobrepor no teto Ø1" - salvo indicação
	Eletroduto rígido de sobrepor h=1,10m ou indicada - Ø1" - salvo indicação
	Eletroduto PEAD enterrado, Ø1 1/2, salvo indicação

QUADRO DE REVISÕES

REVISÃO	DESCRIÇÃO	DATA	DESENHO
001	EMISSÃO INICIAL	28/12/2022	JULY O
002	MODIFICAÇÕES SOLICITADAS PELO SEQUIR	29/12/2022	JULY O
003	MODIFICAÇÃO ENDEREÇO DA OBRA	17/01/2023	JULY O

LABORATÓRIO UDR  
BANHEIRO PALACIO ADM  
PALACIO COMERCIO

APROVAÇÕES



PROPRIETÁRIO: PREFEITURA MUNICIPAL DE JOINVILLE  
EDIFICAÇÃO: LABORATÓRIO  
ENDEREÇO: RODOVIA VEREADOR ARNO KRELLING - SC 418,251  
DONA FRANCISCA - 89239-400 - JOINVILLE

PROJETO: PROJETO ELÉTRICO  
CONTEÚDO: PLANTA BAIXA - PROJETO ELÉTRICO - PONTOS  
PRÉVIOS DE ILUMINAÇÃO E TOMADAS -  
LABORATÓRIO

RESPONSÁVEL TÉCNICO: JULY ANNE OMBRERO FREITAS  
Data: 29/03/2023 09:35:38-0300  
Verifique em: <https://validar.rli.gov.br>

PROJETO: PROJETO ELÉTRICO  
CONTEÚDO: PLANTA BAIXA - PROJETO ELÉTRICO - PONTOS  
PRÉVIOS DE ILUMINAÇÃO E TOMADAS -  
LABORATÓRIO

ETAPA: EXECUTIVO  
FOLHA: 1/50  
Escala: ELE 03/16

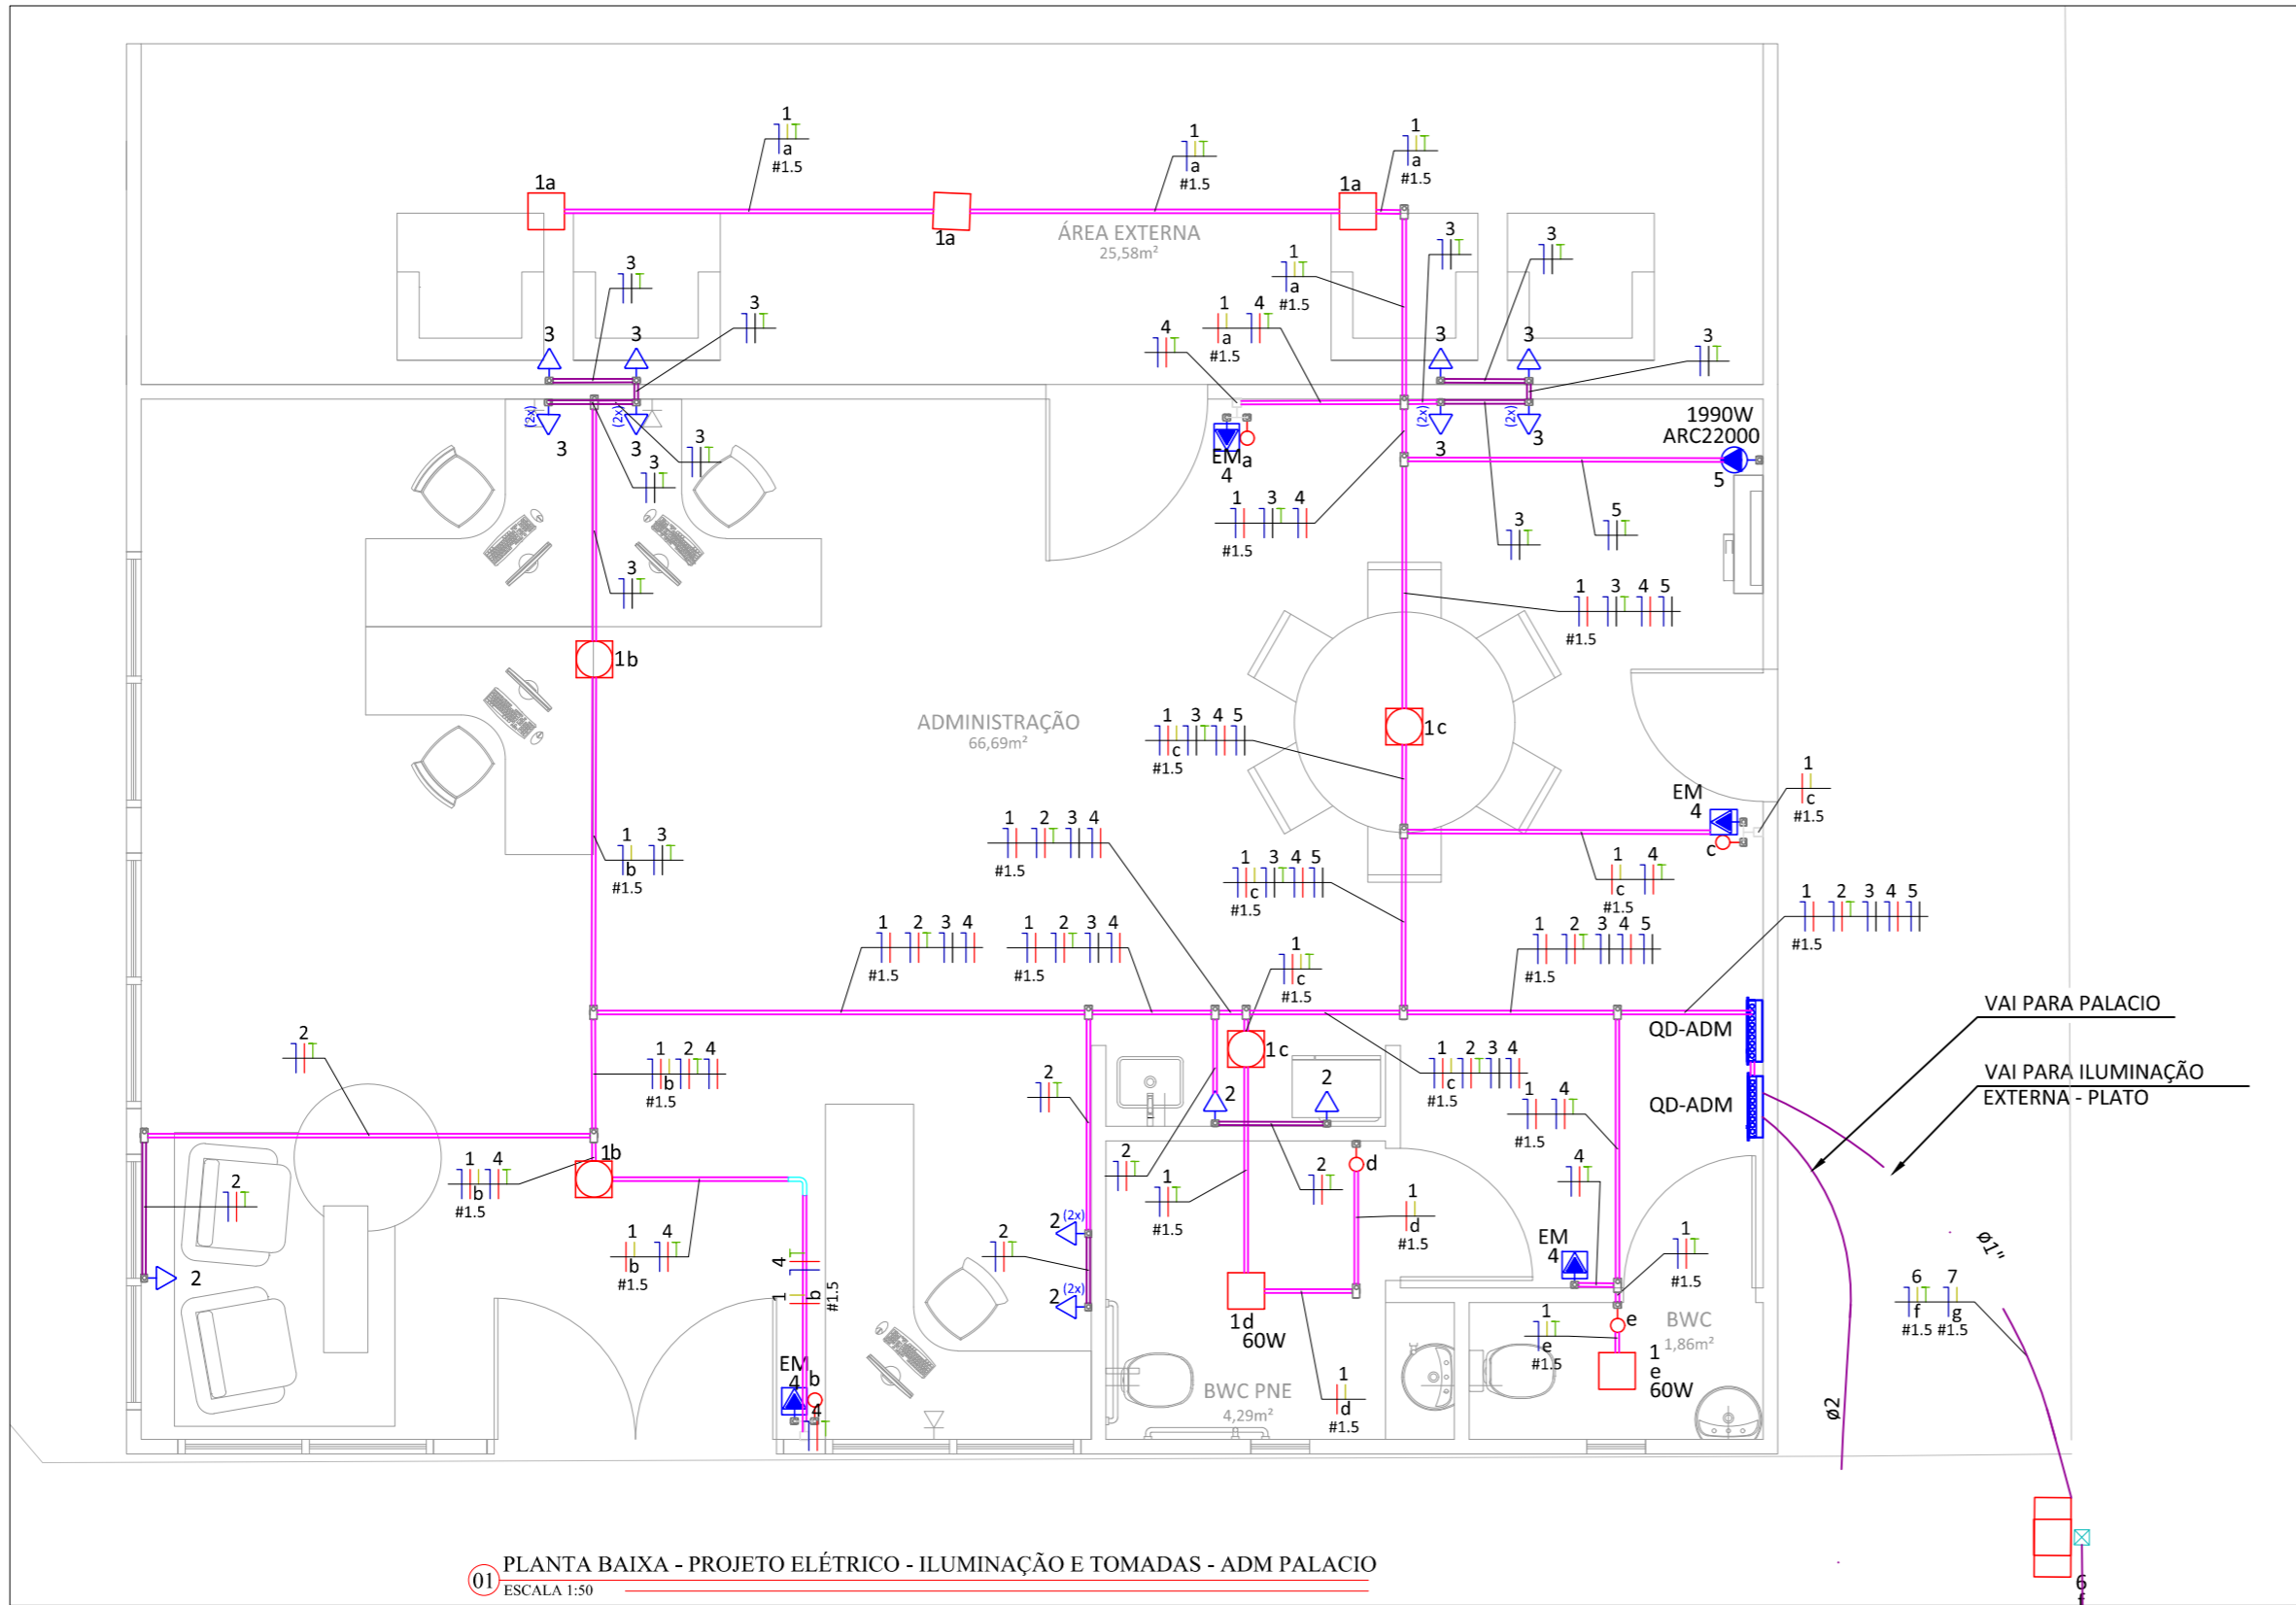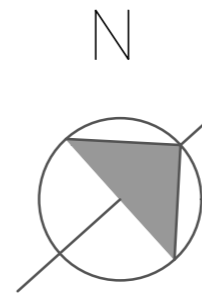


01 PLANTA BAIXA - PROJETO ELÉTRICO - ILUMINAÇÃO E TOMADAS - ADM PALACIO  
ESCALA 1:50

Quaisquer demandas de sustentação na estrutura metálica que levem a abertura de furos na mesma, que desgastem a camada de proteção proporcionada pela galvanização (seja com a utilização de parafusos autobrocantes / autoatarraxantes ou broca convencional), deverão ser tratadas localmente com a sobreposição de elementos de proteção (arruela de borracha ou similar) na posição afetada, em ambas as faces do furo, de modo a evitar o contato da superfície metálica exposta com o ar ambiente. Tal controle será responsabilidade do responsável pela instalação da respectiva disciplina, devendo o mesmo reportar cada situação para análise da fiscalização da obra.

Legenda - CONTAINER	
	Condutele PVC 5 entradas - Interruptor simples 2 teclas - 1,10m do piso
	Condutele PVC 5 entradas - Tomada alta a 2,20m do piso
	Condutele PVC 5 entradas - Tomada baixa a 0,30m do piso
	Condutele PVC 5 entradas - Tomada baixa a 1,10m do piso
	Condutele PVC 5 entradas - Tomada média a 1,10m do piso
	Condutele de PVC 5 entradas
	Condutele PVC 5 entradas - Tomada alta a 2,20m do piso - Iluminação de Emergência
	Ponto de alimentação para de luminaria quadrada de sobrepor branca - 18W
	Ponto de alimentação para de luminaria quadrada de sobrepor branca - 36W
	Quadro de distribuição de aluminio de sobrepor 18 módulos

Legenda - Condutos	
	Eletroduto rígido de sobrepor no teto Ø1" - salvo indicação
	Eletroduto rígido de sobrepor h= 1,10m ou indicada - Ø1" - salvo indicação

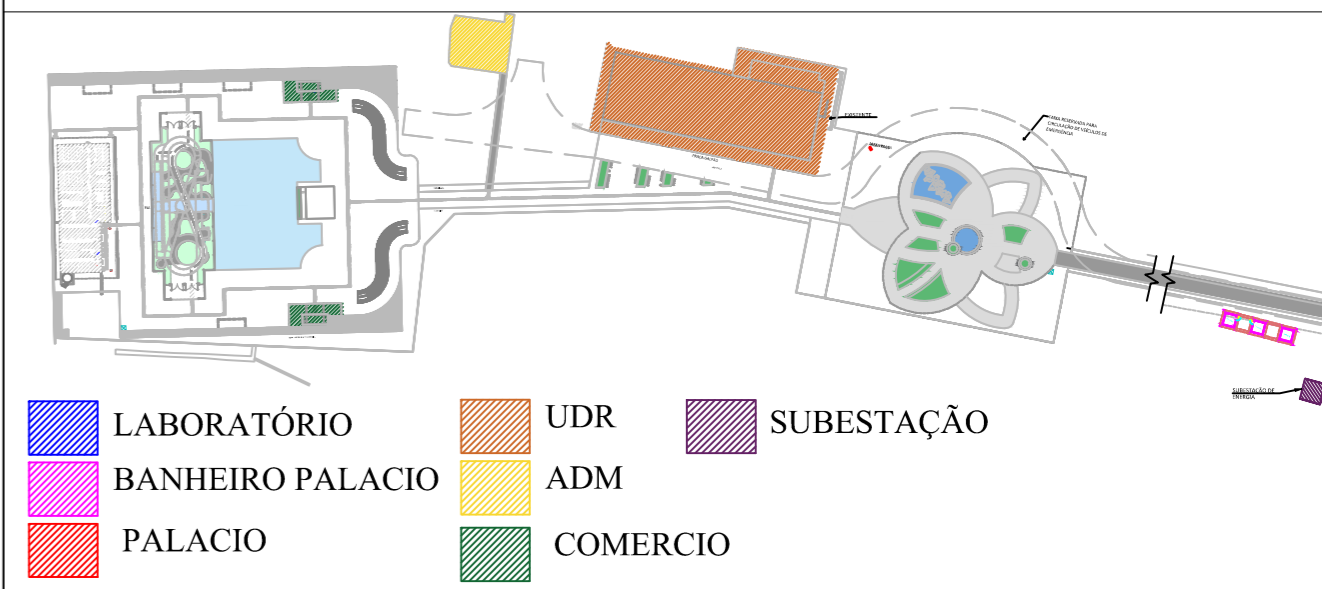

QUADRO DE REVISÕES		DATA	DESENHO
REVISÃO	DESCRIÇÃO		
R00	EMIÇÃO INICIAL	02/11/2022	JULY O
R01	MODIFICAÇÕES SOLICITADAS PELO SEPUR	20/12/2022	JULY O
R02	MODIFICADO ENDEREÇO DA OBRA	17/01/2023	JULY O

APROVAÇÕES

PROPRIETÁRIO

Documento assinado digitalmente  
CRISTIANA SOARES CARVALHO  
Data: 11/04/2023 14:31:42-0300  
Verifique em <https://validar.iti.gov.br>

PREFEITURA MUNICIPAL DE JOINVILLE

CNPJ: 83.169.623/0001-10

PROPRIETÁRIO

PREFEITURA MUNICIPAL DE JOINVILLE

RESPOSTA

Documento assinado digitalmente  
JULY ANNE ONGHERO FREITAS  
Data: 03/02/2023 10:52:57-0300  
Verifique em <https://verificador.iti.br>

JULY ANNE ONGHERO FREITAS

CREA/SC 179531-1

MAGNUS

engenharia e arquitetura

PROPRIETÁRIO

PREFEITURA MUNICIPAL DE JOINVILLE

EDIFICAÇÃO

COMERCIO

ENDEREÇO

RODOVIA VEREADOR ARNO KRELLING - SC 418,251  
DONA FRANCISCA - 89239-400 - JOINVILLE

PROJETO

PROJETO ELÉTRICO

CONTEÚDO

PLANTA BAIXA - PROJETO ELÉTRICO - PONTOS  
PRÉVIOS DE ILUMINAÇÃO E TOMADAS

ARQUIVO



ETAPA  
EXECUTIVO

FOLHA  
1/50

ELE 04/16

MAGNUS ENGENHARIA E ARQUITETURA LTDA | CREA 088683-1 | CAU 18198-6 | CNPJ 09.549.705/0001-37  
Rua Lauro Müller, 853 | Sala 02 - Fazenda | CEP 88301-401 - ITAJAÍ/SC Fone: [47] 3349-9330 / 3348-5561 | [magnus@magnusengenharia.com.br](mailto:magnus@magnusengenharia.com.br)



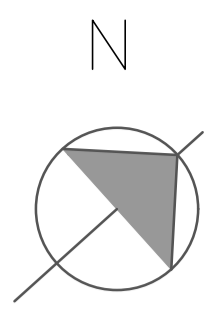
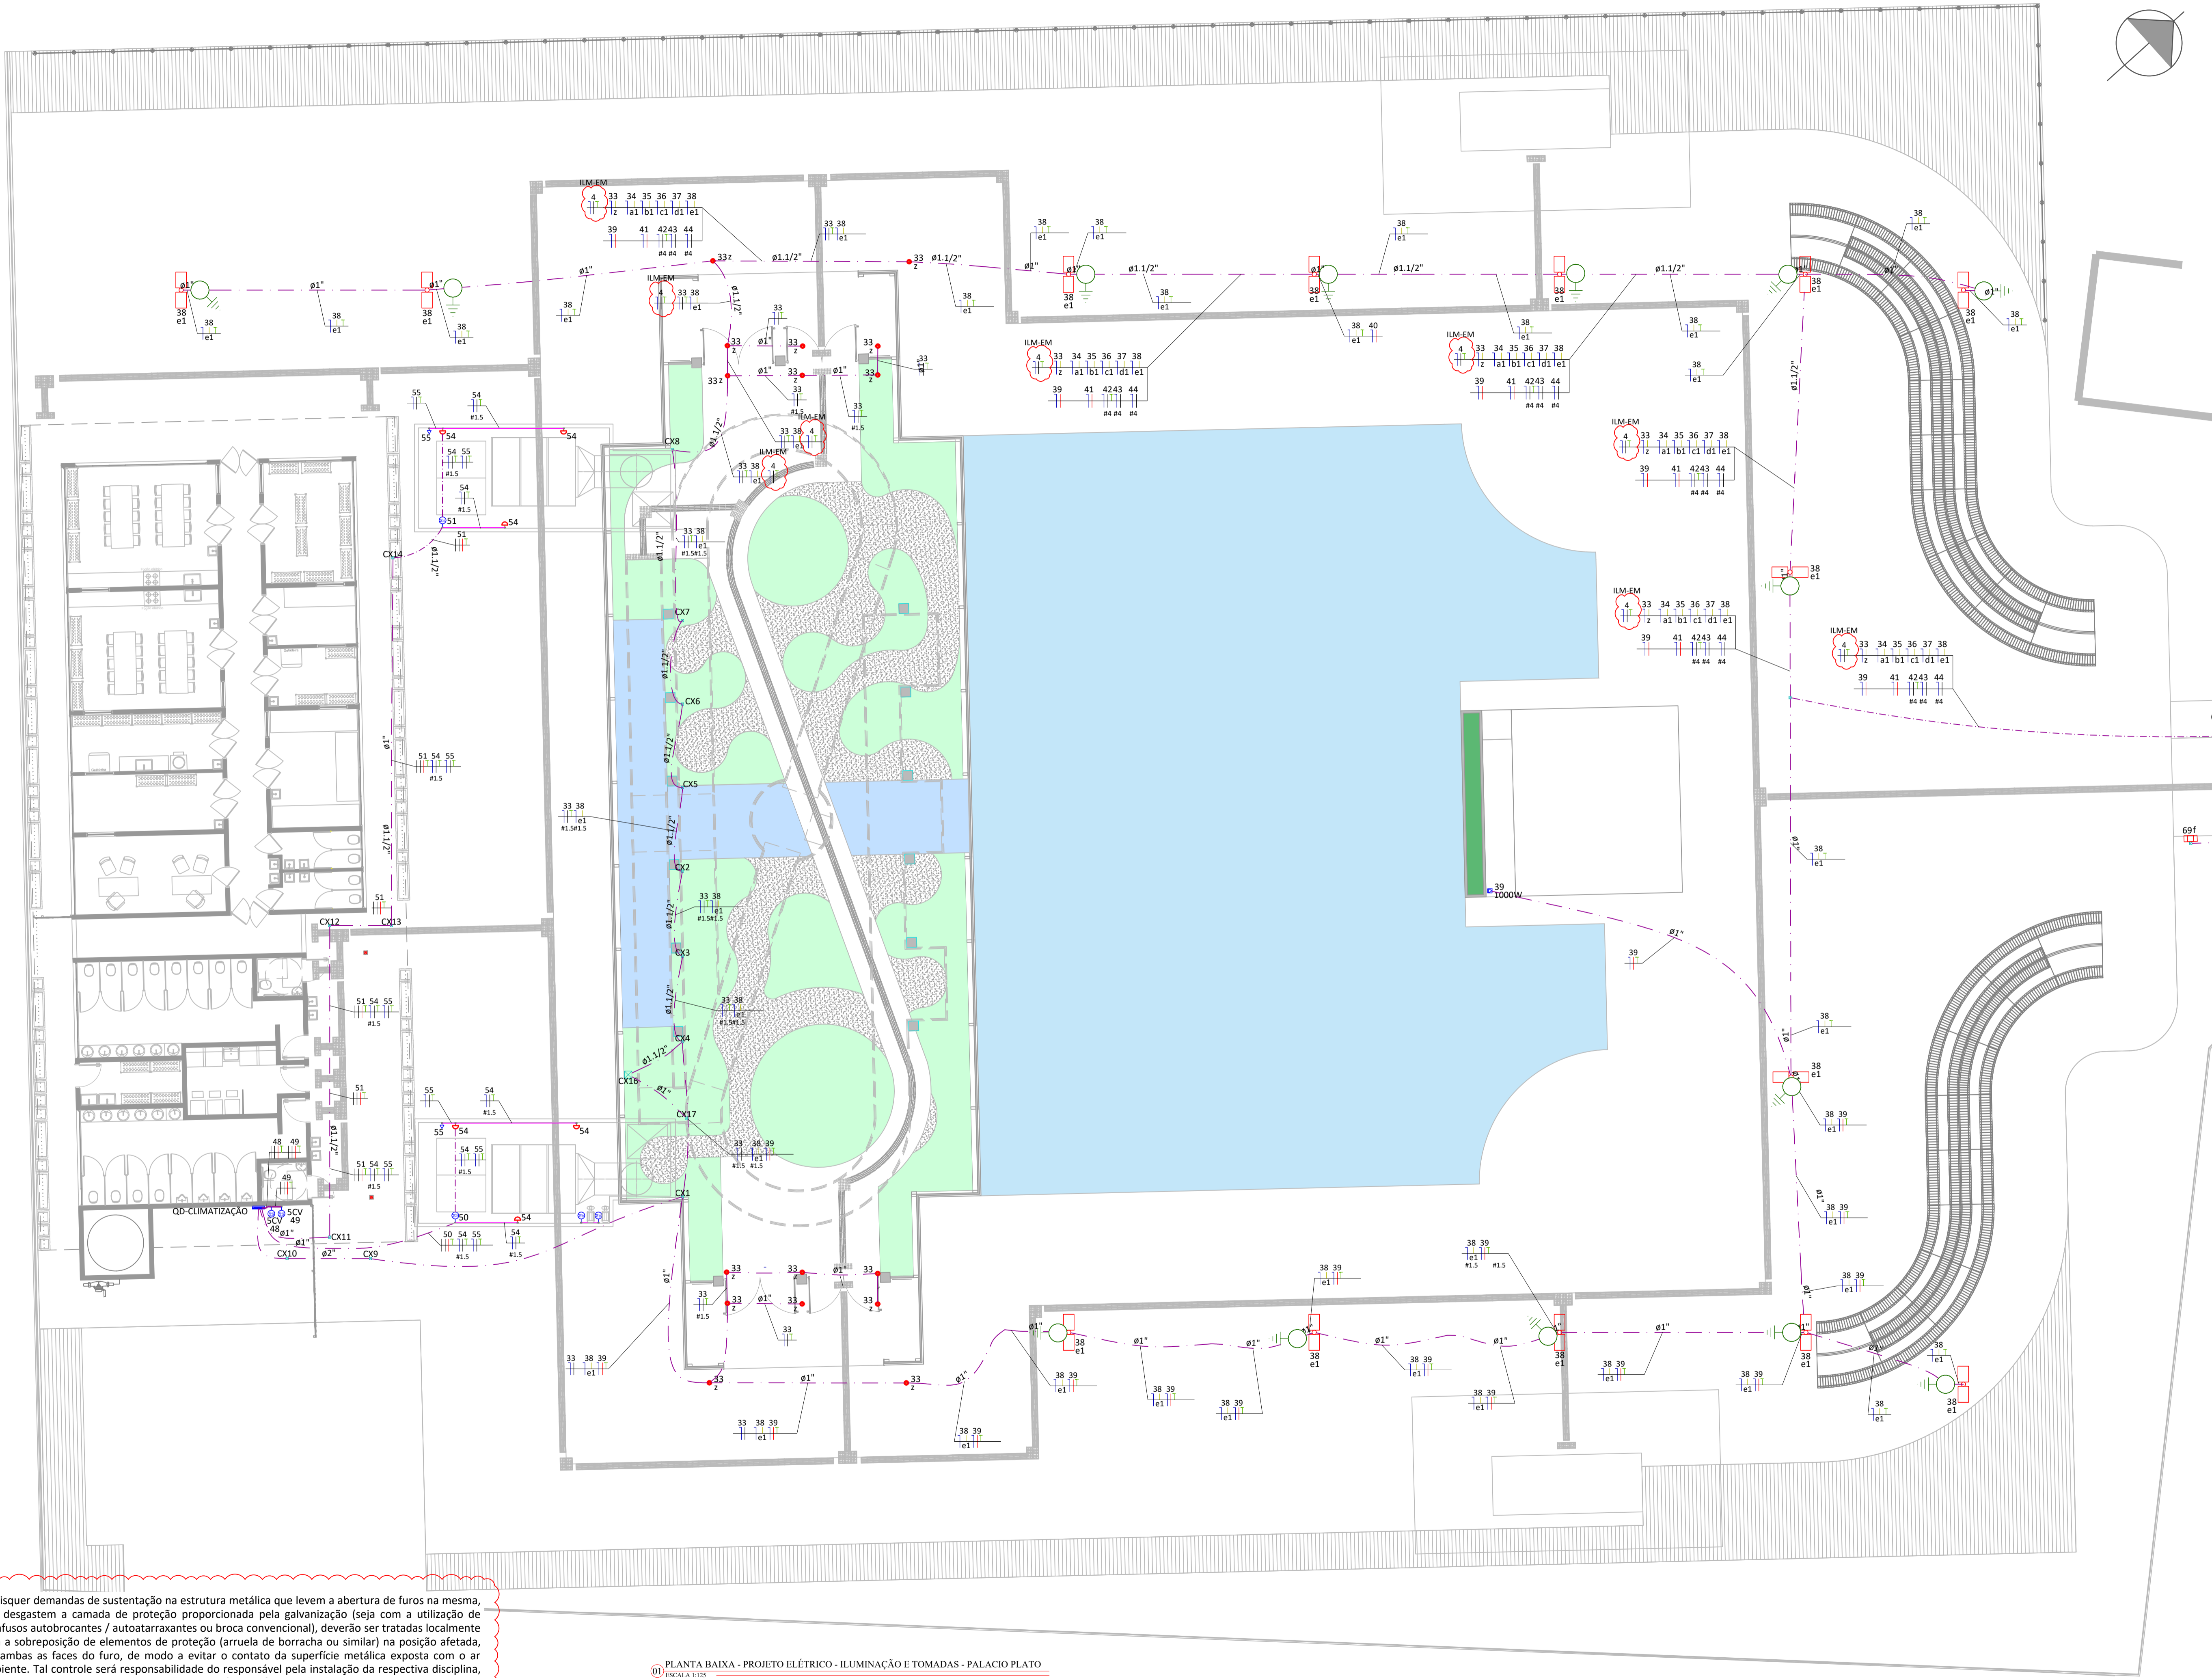


Quaisquer demandas de sustentação na estrutura metálica que levem a abertura de furos na mesma, que desgastem a camada de proteção proporcionada pela galvanização (seja com a utilização de parafusos autobrochantes / autoatarraxantes ou broca convencional), deverão ser tratadas localmente com a sobreposição de elementos de proteção (arruela de borracha ou similar) na posição afetada, em ambas as faces do furo, de modo a evitar o contato da superfície metálica exposta com o ar ambiente. Tal controle será responsabilidade do responsável pela instalação da respectiva disciplina, devendo o mesmo reportar cada situação para análise da fiscalização da obra.

PLANTA BAIXA - PROJETO ELÉTRICO - ILUMINAÇÃO E TOMADAS - PALACIO PLATO  
ESCALA 1:125

Legenda - PALACIO	
	Caixa de passagem de alvenaria 100x100x80 no piso
	Caixa de passagem de alvenaria 300x300x120 no piso
	Luminaria a LED embutida no solo - 3645.AS.S - 40W - BRANCO QUENTE - ~4000K
	Caixa de inspeção e de passagem - Alvenaria- Ø300x300mm c/ haste 3/4" x 2,40
	Poste de iluminação tipo Girafa duplo, altura 5m - 50W
	Poste de iluminação tipo Girafa simples, altura 5m - 26W
	Quadro de distribuição

Legenda - Conduitos	
	Eletroduto PEAD enterrado, Ø1.1/2", salvo indicação

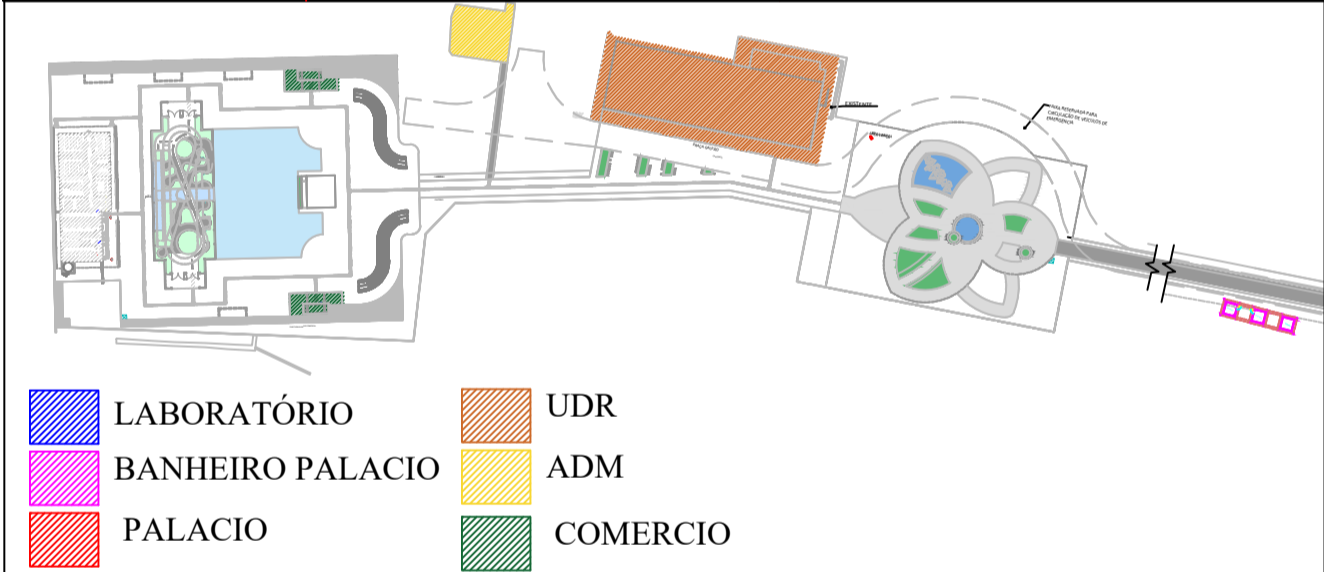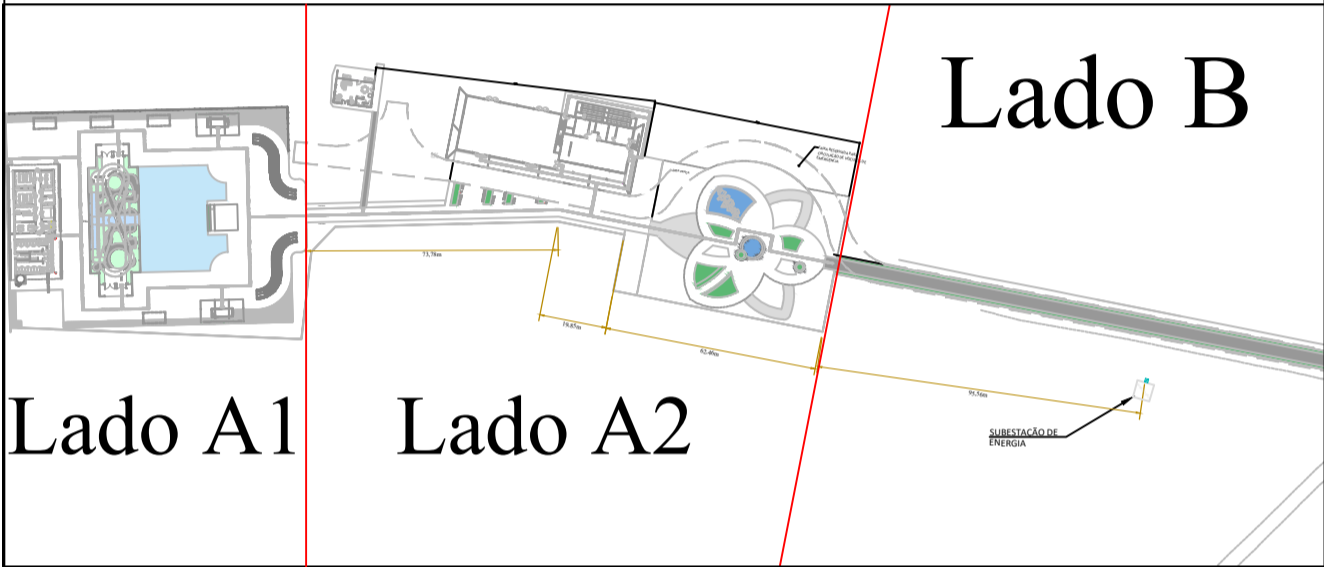

QUADRO DE REVISÕES		DATA	DESENHO
REVISO	DESCRIÇÃO		
R00	EMIÇÃO INICIAL	26/11/2022	JULY O
R01	MODIFICAÇÕES SOLICITADAS PELO SEIUR	26/12/2022	JULY O
R02	MODIFICADO ENDEREÇO DA OBRA	17/01/2023	JULY O
R03	RETRABALHO INFRAESTRUTURA PARA ILUMINAÇÃO DE FIBRA ÓPTICA	29/03/2023	JULY O

APROVAÇÕES

**ELE**  
Elétrico e telecomunicações

PROPRIETÁRIO

Documento assinado digitalmente  
**gov.br**  
CRISTIANA SOARES CARVALHO  
Data: 05/04/2023 18:08:55-0300  
Verifique em <https://validar.it.gov.br>

PREFEITURA MUNICIPAL DE JOINVILLE  
CNPJ: 83.169.623/0001-10

RESPONSÁVEL TÉCNICO

Documento assinado digitalmente  
**gov.br**  
JULY ANNE ONGHEIRO FREITAS  
Data: 05/04/2023 18:08:55-0300  
Verifique em <https://validar.it.gov.br>  
CREA/SC 179521-1

PROPRIETÁRIO

PREFEITURA MUNICIPAL DE JOINVILLE

EDIFICAÇÃO

PALACIO DAS ORQUIDEAS

ENDEREÇO

RODOVIA VEREADOR ARNO KRELLING - SC 418,251  
DONA FRANCISCA - 89239-400 - JOINVILLE

PROJETO

PROJETO ELÉTRICO

CONTEÚDO

PLANTA BAIXA - PROJETO ELÉTRICO - ILUMINAÇÃO PLATO

ETAPA

EXECUTIVO


ESCALA

1/125

FOIHA

ELE 06/16

MAGNUS  
engenharia e arquitetura


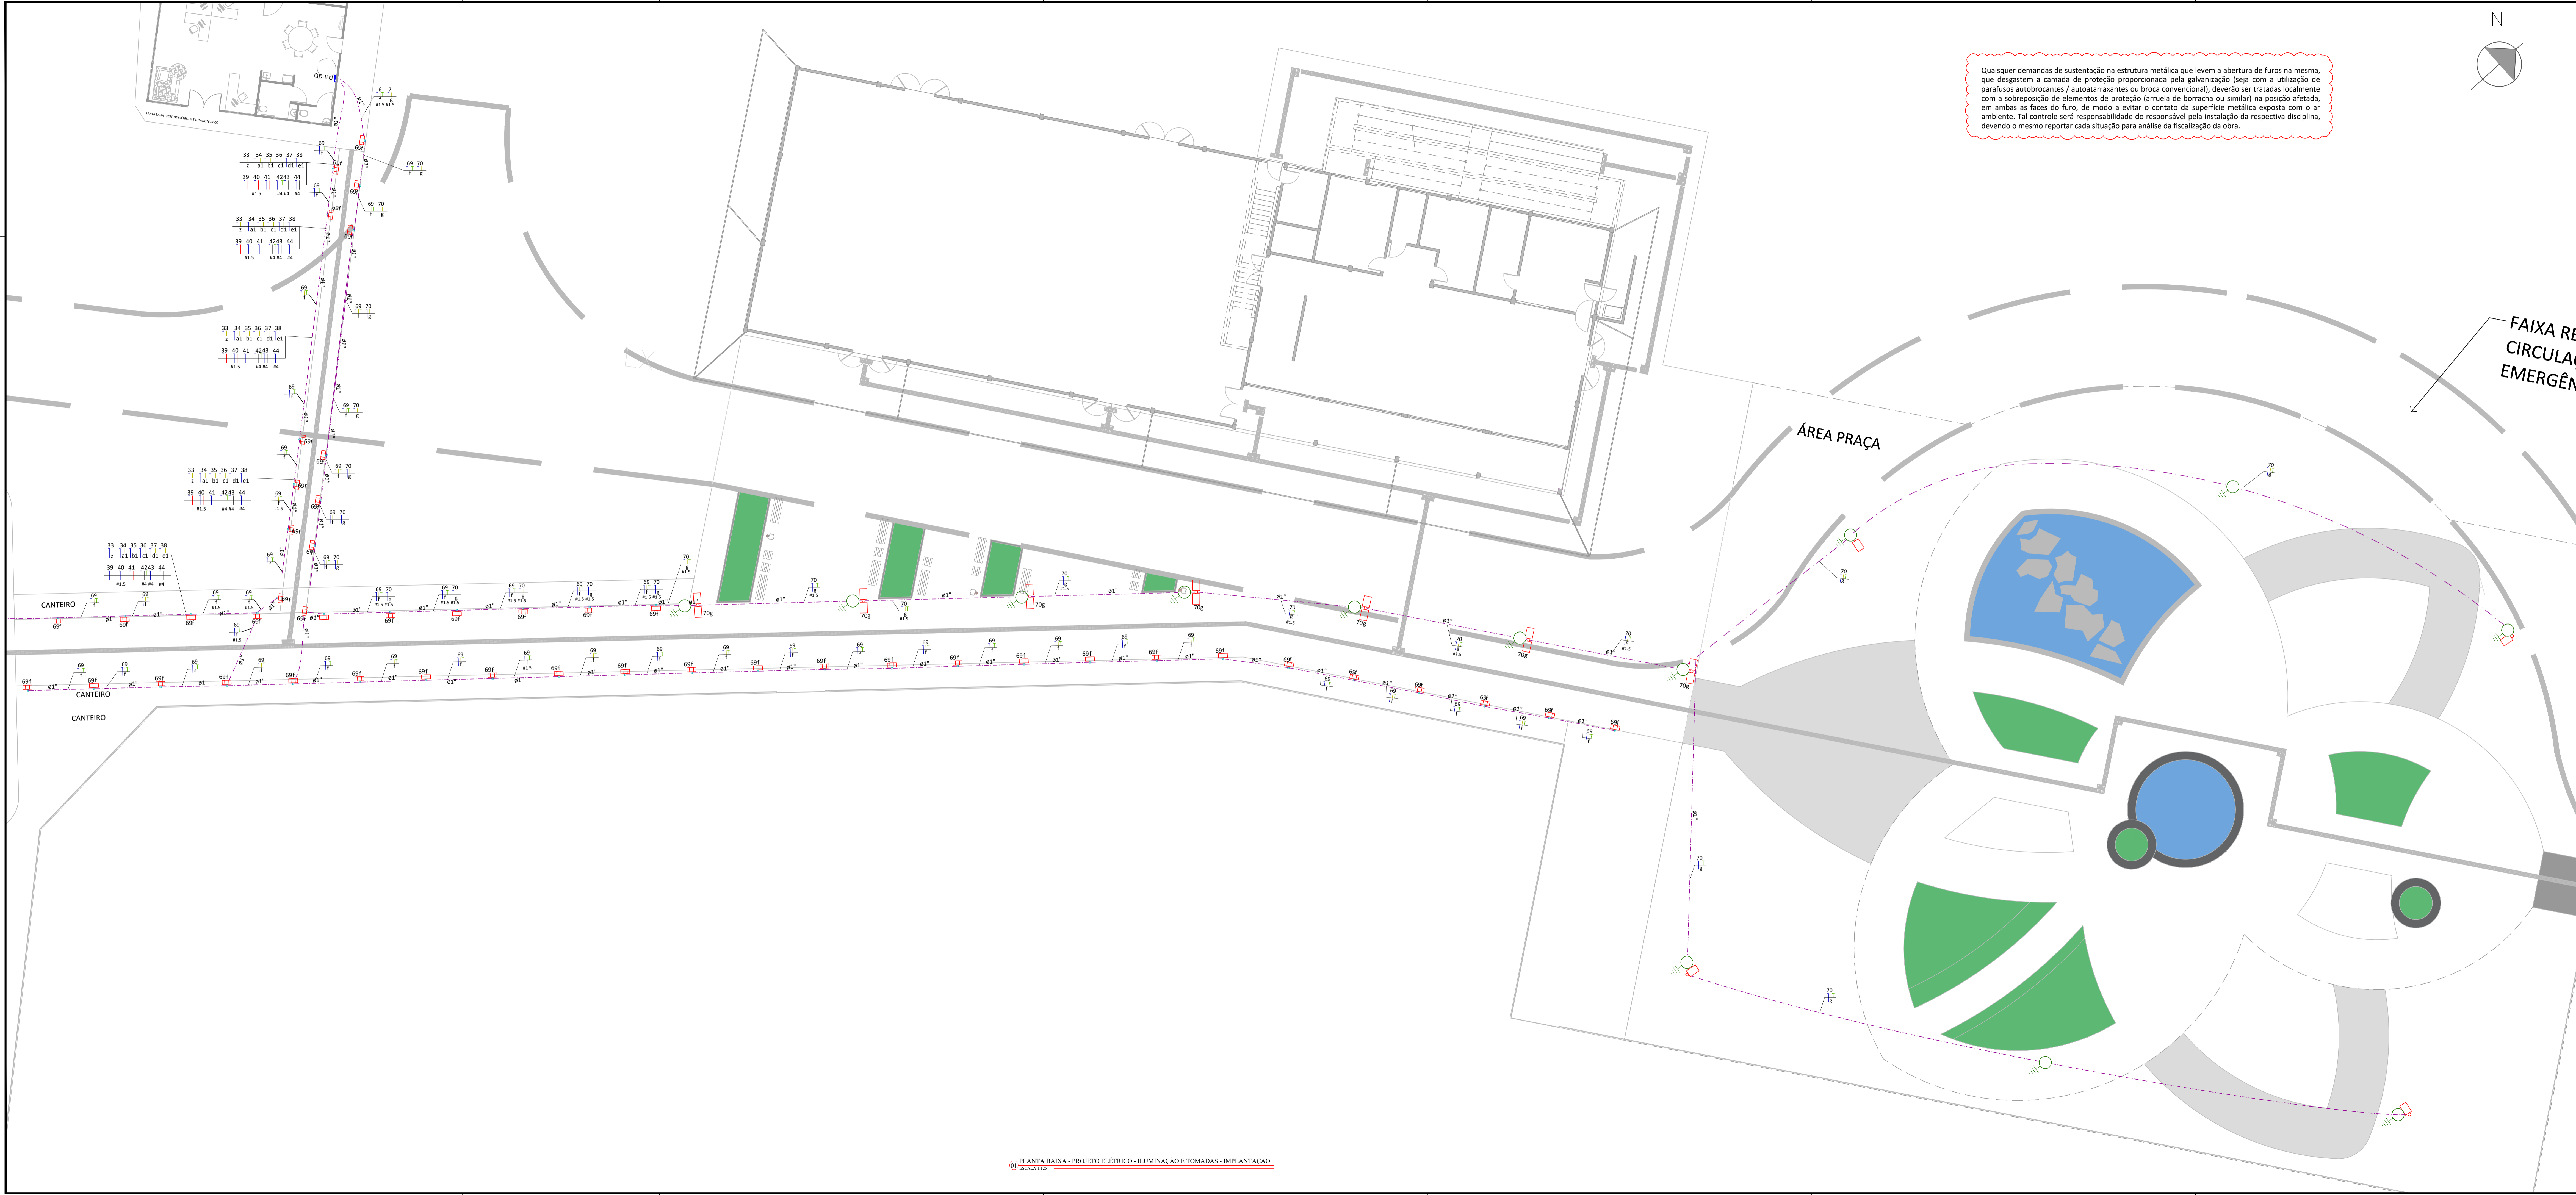


Quaisquer demandas de sustentação na estrutura metálica que levem a abertura de furos na mesma, que desgastem a camada de proteção proporcionada pela galvanização (seja com a utilização de parafusos autobrocantes / autostartaxantes ou broca convencional), deverão ser tratadas localmente com a sobreposição de elementos de proteção (arruela de borracha ou similar) na posição afetada, em ambas as faces do furo, de modo a evitar o contato da superfície metálica exposta com o ar ambiente. Tal controle será responsabilidade do responsável pela instalação da respectiva disciplina, devendo o mesmo reportar cada situação para análise da fiscalização da obra.

FAIXA RE  
CIRCULAÇÃO  
EMERGÊN

ÁREA PRAÇA

Legenda - PALACIO	
	Caixa de passagem de alvenaria 100x100x80 no piso
	Caixa de passagem de alvenaria 300x300x120 no piso
	Caixa de inspeção e de passagem - Alvenaria - Ø300x300mm c/ haste 3/4" x 2,40
	Poste de iluminação tipo Girafa duplo, altura 5m - 50W
	Poste de iluminação tipo Girafa simples, altura 5m - 26W
	Poste de iluminação tipo balizador 0,5m
	Quadro de distribuição

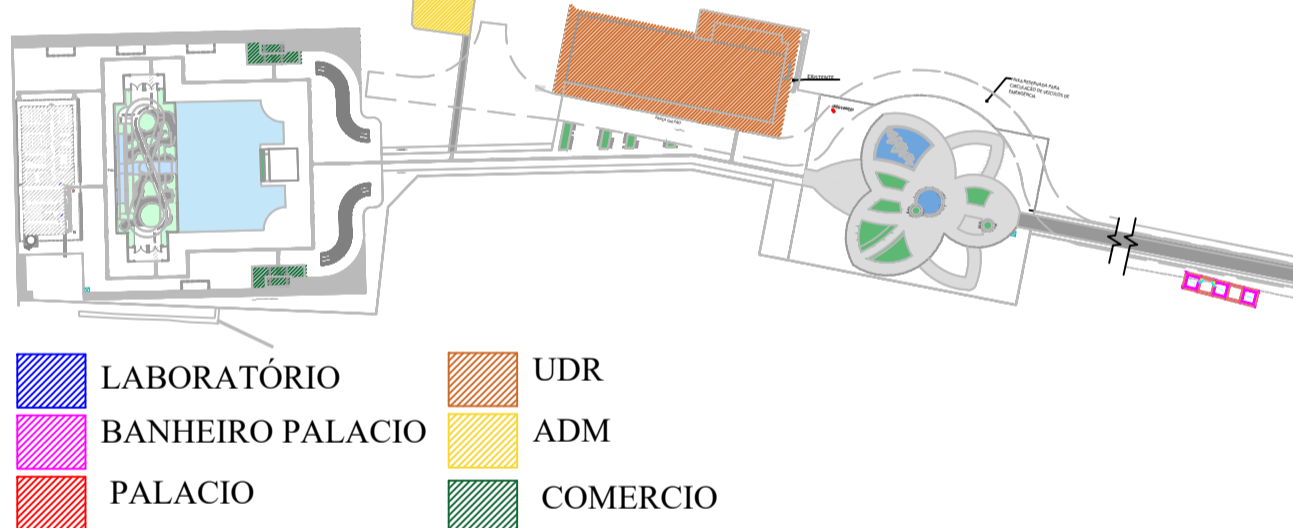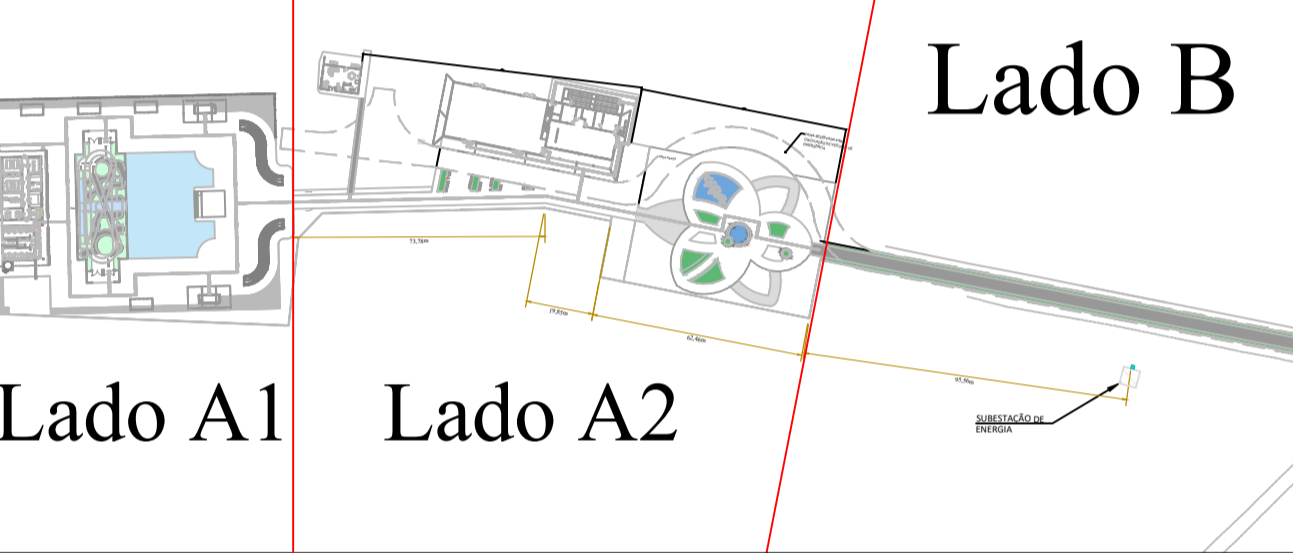

QUADRO DE REVISÕES			
REVISÃO	DESCRIÇÃO	DATA	DESENHO
R01	REVISÃO INICIAL	26/11/2022	ARV/O
R02	MODIFICAÇÕES SOLICITADAS PELO SUPLENTE	26/12/2022	ARV/O
R03	MODIFICAÇÃO ENVIADA DA OBRA	17/03/2023	ARV/O
R04	MODIFICAÇÃO ORÇAMENTO DE ILUMINAÇÃO EXTERNA	26/03/2023	ARV/O

APROVAÇÕES

**ELE**  
Elétrico e telecomunicações

PROPRIETÁRIO

Documento assinado digitalmente  
Cristiana Soares Carvalho  
Data: 13/04/2023 15:46:05  
Verifique em: <https://validar.dig.br/>

PREFEITURA MUNICIPAL DE JOINVILLE  
CNPJ: 83.169.623/0001-10

RESPONSÁVEL TÉCNICO

Documento assinado digitalmente  
JULY ANNE ENGENHEIRA FREITAS  
Data: 23/03/2023 08:46:05  
Verifique em: <https://validar.dig.br/>

CRS/ASC 1.76521-1

**MAGNUS**  
engenharia e arquitetura

PROPRIETÁRIO

PREFEITURA MUNICIPAL DE JOINVILLE

EDIFICAÇÃO

PALACIO DAS ORQUIDEAS

ENDEREÇO

RODOVIA VEREADOR ARNO KRELLING - SC 418,251  
DONA FRANCISCA - 89239-400 - JOINVILLE

PROJETO

PROJETO ELÉTRICO

CONTEÚDO

PLANTA BAIXA - PROJETO ELÉTRICO -  
ILUMINAÇÃO DERIVADA DO ADM

ARQUIVO

EXECUTIVO


1/125

DATA

ELE 07/16

PLANTA BAIXA - PROJETO ELÉTRICO - ILUMINAÇÃO E TOMADAS - IMPLANTAÇÃO

Anexo ELE\_PROJ\_EXE\_01-18 (0017002173) SEI 23.0.087389-6 / pg. 7

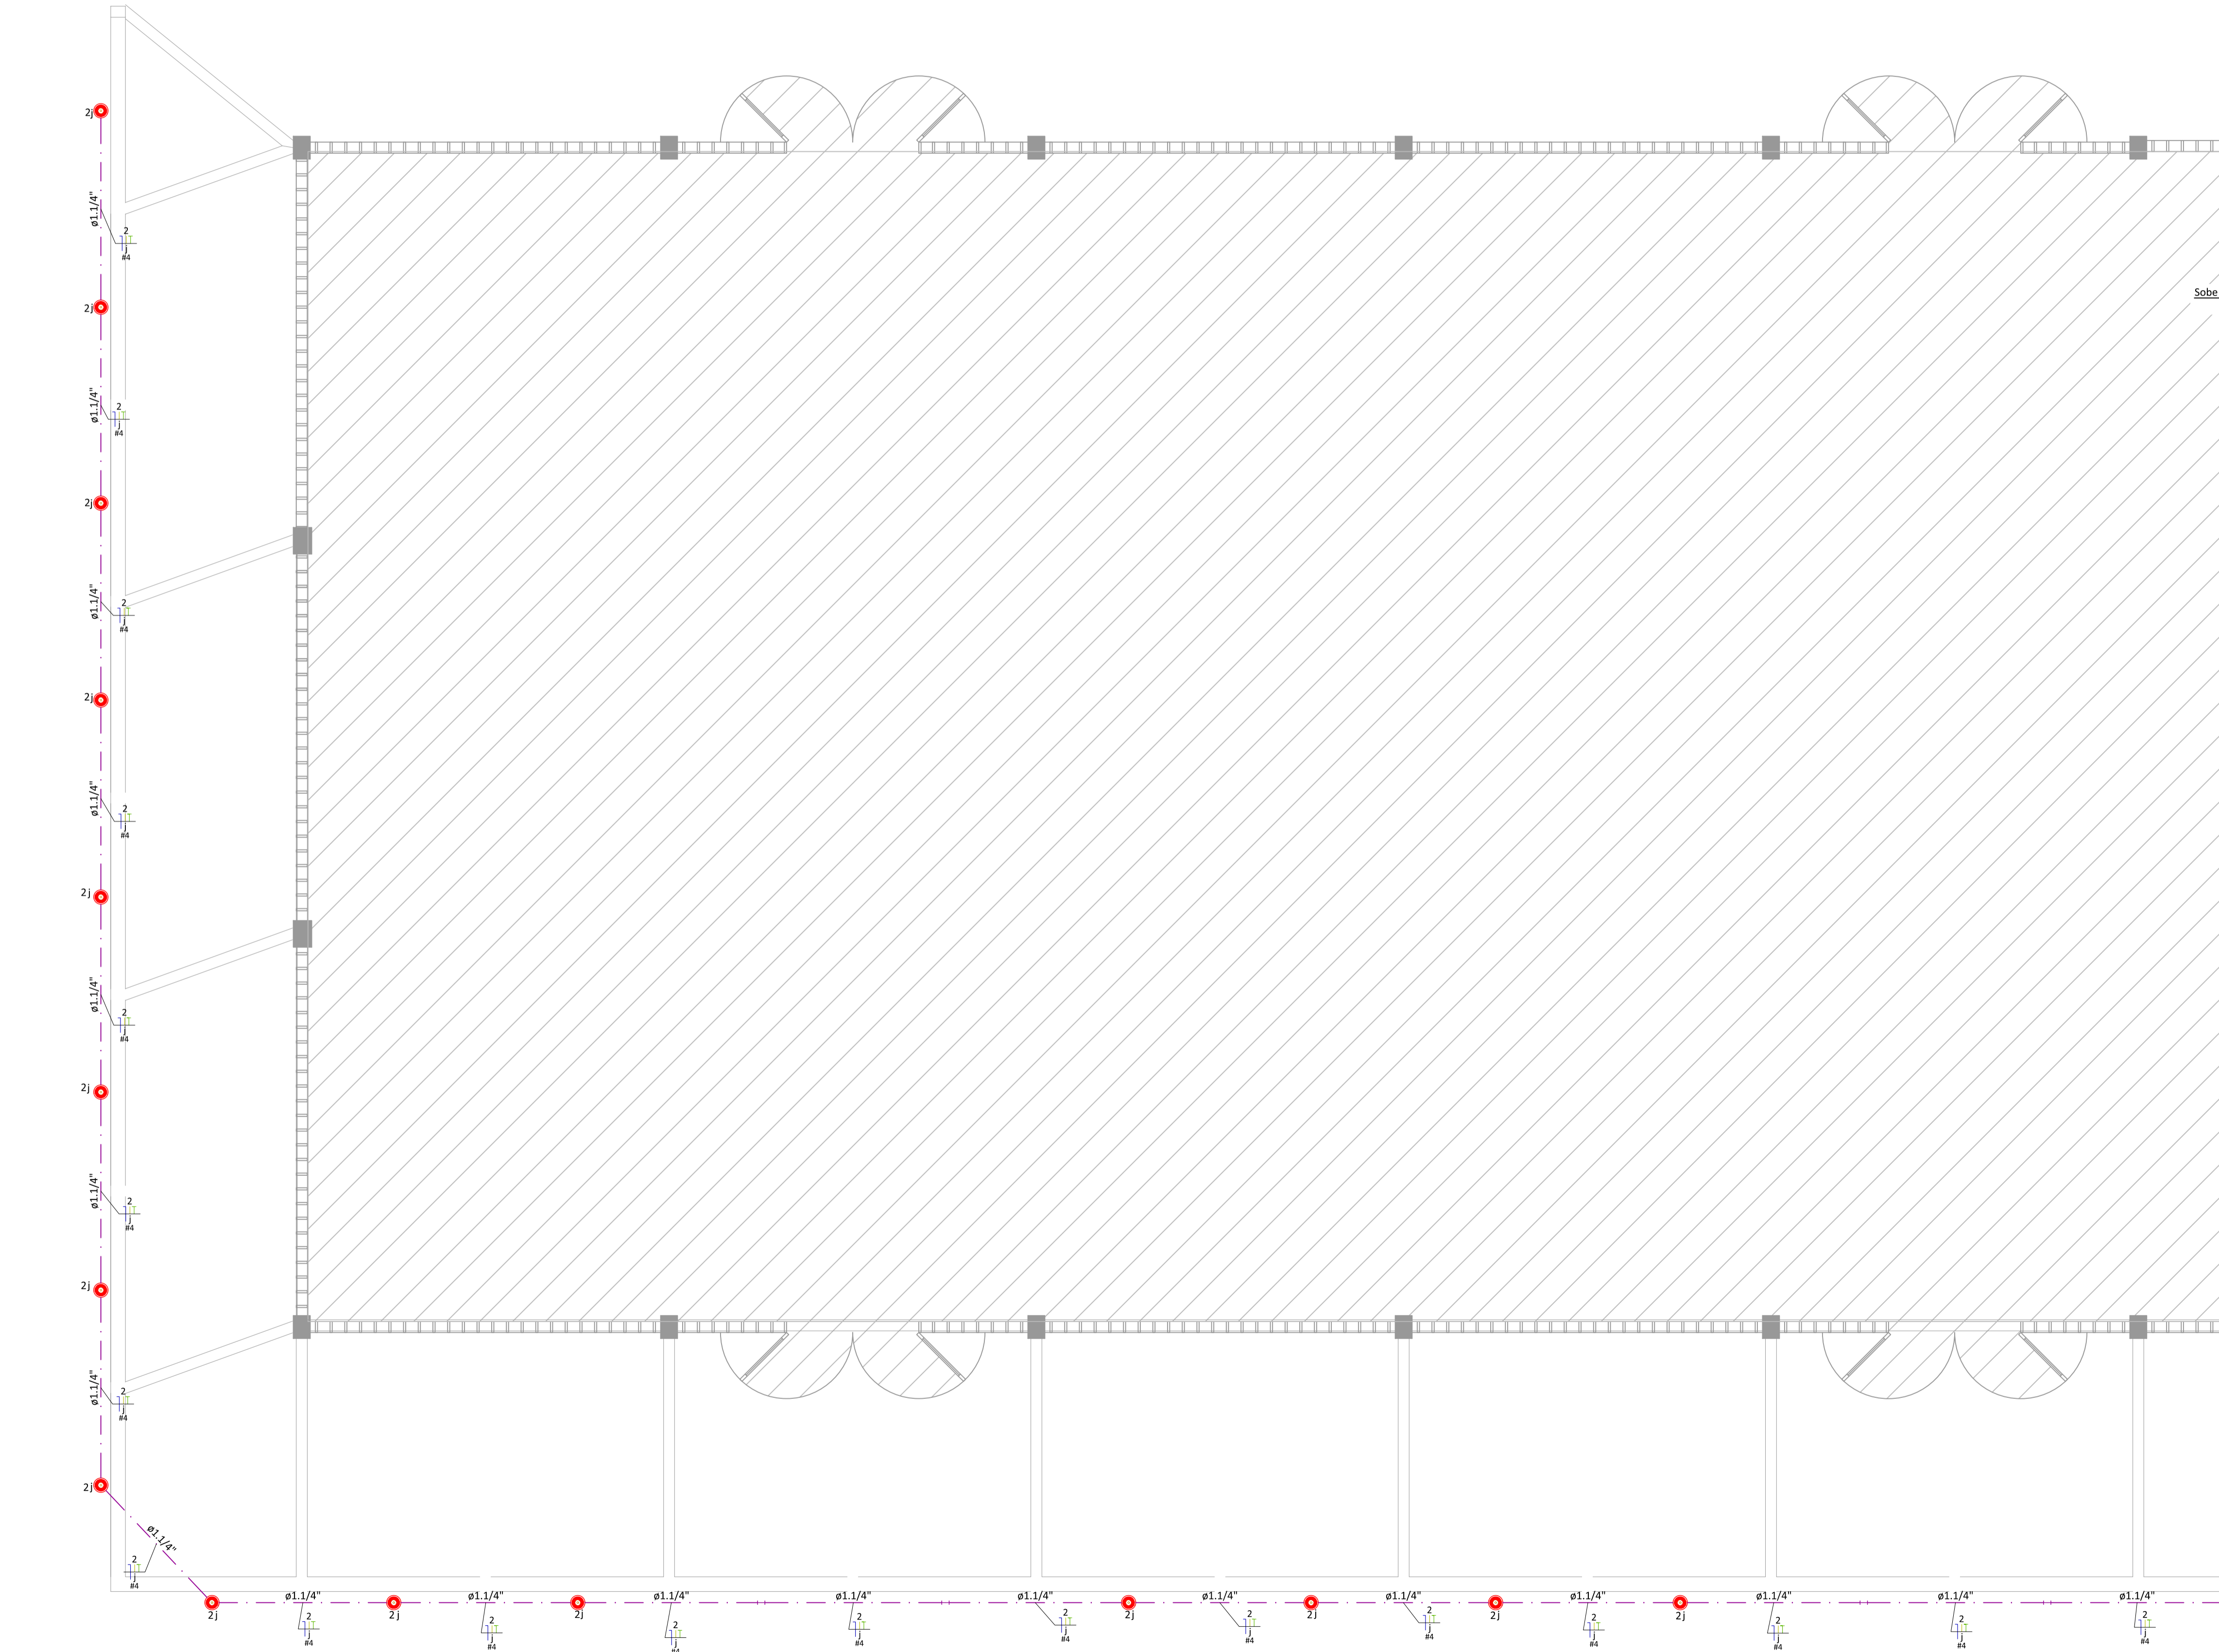




Quadro instalado no pavimento  
terreo (existente)


A ALIMENTAÇÃO DA  
ILUMINAÇÃO EXTERNA DEVERA  
SER PELO QD EXISTENTE, ONDE  
SERÁ ADICIONADO DISJUNTOR  
ESPECÍFICO

---

Será necessário adequar  
conforme diagrama unifilar.



- | Legenda - Condutores  |  |
|---|--|
|  | Eletroduto rígido de sobrepor no teto Ø1" - salvo indicação                |
|  | Eletroduto rígido de sobrepor h= 1,10m ou indicada - Ø1" - salvo indicação |
|  | Eletroduto PEAD enterrado, Ø1.1/2, salvo indicação                         |

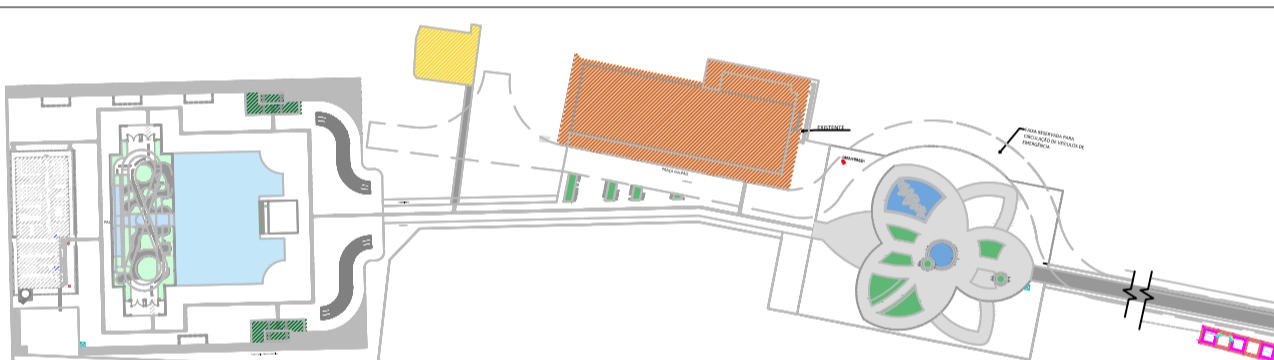

- |   |                  |   |          |
|---|------------------|---|----------|
|  | LABORATÓRIO      |  | UDR      |
|  | BANHEIRO PALACIO |  | ADM      |
|  | PALACIO          |  | COMERCIO |

QUADRO DE REVISÕES			
REVISÃO	DESCRIÇÃO	DATA	DESENHO
R00	EMISSÃO INICIAL	26/11/2022	JULY 0
R01	MODIFICAÇÕES SOLICITADAS PELO SEPUR	20/12/2022	JULY 0
R02	MODIFICADO ENDEIXO DA OBRA	17/01/2023	JULY 0
R03	ADICIONADO MASCARA NA UDR PRA IDENTIFICAÇÃO DE EXECUÇÃO POSTERIOR	01/02/2023	JULY 0

<p><b>APROVAÇÕES</b></p>	 <div data-bbox="3705 1123 3809 1229"> <p><b>ELE</b></p> <p>Elétrico e telecomunicações</p> </div>
<p><b>PROPOSTA</b></p> <div data-bbox="3411 1248 3454 1273">  </div> <p>Documento assinado digitalmente          CECILIA MARIA SOARES C CARVALHO          Data: 21/05/2022 15:06:47-030          Verifique em: <a href="https://cst01br.xm.br/gobv">https://cst01br.xm.br/gobv</a></p>	<p><b>RESPONSÁVEL TÉCNICO</b></p> <div data-bbox="3620 1263 3663 1287">  </div> <p>Documento assinado digitalmente          JULY ANNE CASSIANO FERREIRA          Data: 20/05/2022 09:08:44-0302          Verifique em: <a href="https://cst01br.xm.br/gobv">https://cst01br.xm.br/gobv</a></p>
<p><b>PREFEITURA MUNICIPAL DE JOINVILLE</b>          CNPJ: 03.169.623/0001-10</p>	<p><b>DATA DE ENTREGA: 20/05/2022</b>  <b>CODIGO: 179933-1</b></p> <div data-bbox="3450 1336 3535 1438">  </div> <div data-bbox="3655 1351 3771 1424">  </div>
<p><b>PREFEITURA MUNICIPAL DE JOINVILLE</b></p> <p><b>EDIFICAÇÃO</b></p> <p><b>ENDEREÇO</b></p> <p><b>PROJETO</b></p> <p><b>CONTÉUDO</b></p>	<p><b>PROJETO ELÉTRICO</b></p> <p><b>PLANTA BAIXA - PROJETO ELÉTRICO -</b></p> <p><b>DISTRIBUIÇÃO UDR</b></p> <p><b>EXECUTIVO</b></p> <p><b>REVISÃO</b></p> <p><b>EL 08/10</b></p> <p><small>MAGNUS ENGENHARIA E ARQUITETURA - RUA LUIZ MORAES, 11 - COL. BARRAGEM 2 - JOINVILLE - SC - 89202-000 - FONE: (47) 3249-9330 - E-MAIL: <a href="mailto:magnus@magnusengenharia.com.br">magnus@magnusengenharia.com.br</a></small></p>