


Detalhe entrada
escala 1:75

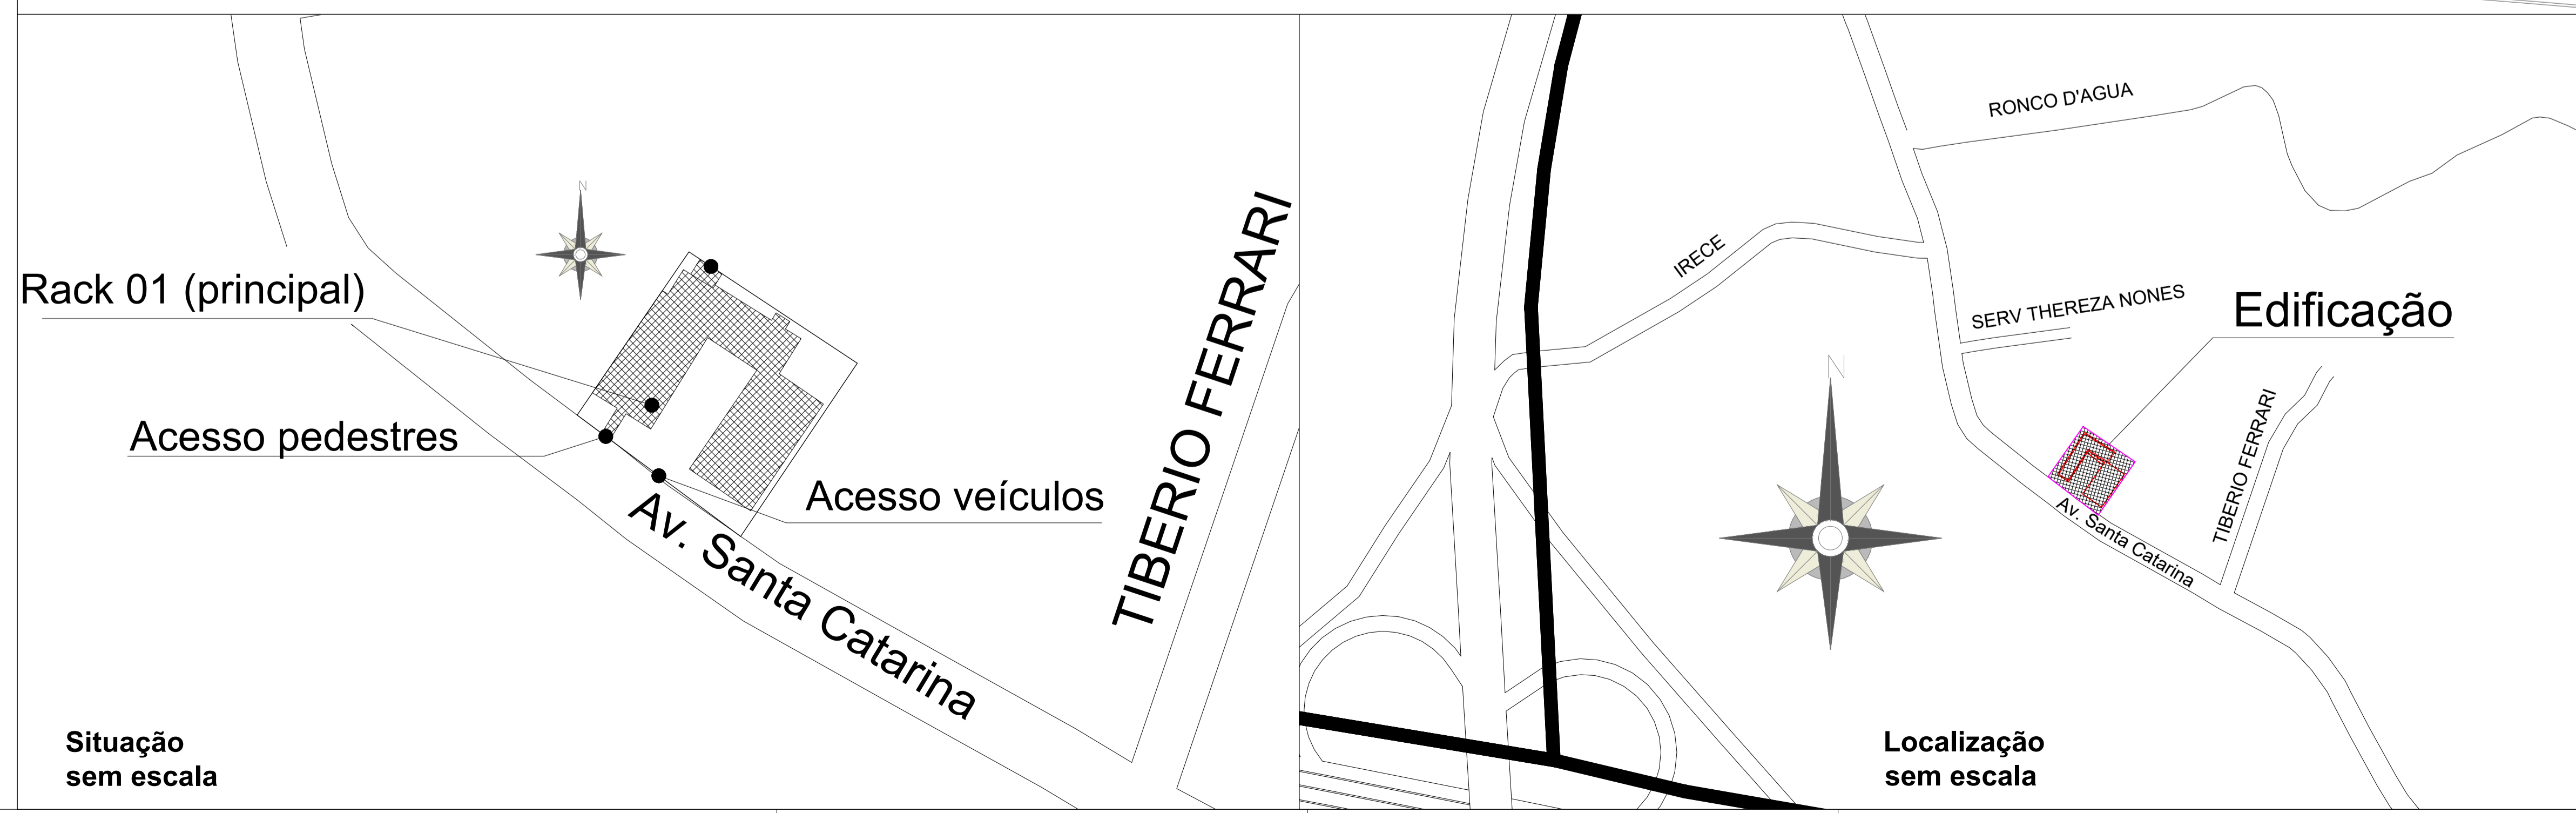


Situação
sem escala

QUADRO DE REVISÕES		DATA	DESENHO
REVISÃO	DESCRIÇÃO		
R00	Emissão inicial	15/08/2019	Daniel
R01	Alteração conforme análise fiscalização	22/04/2020	Igor
R04	Alteração conforme análise fiscalização	30/09/2020	Igor

APROVAÇÕES	PROPRIETÁRIO	Município de Joinville C.N.P.J: 83.169.623/0001-10	RESPONSÁVEL TÉCNICO	Raphaela B. Sacavem Eng. Civil - CREA/SC - 132700-0	
	 RS Engenharia		 Raphaela B. Sacavem Eng. Civil - CREA/SC - 132700-0		
EQUIPE TÉCNICA DA EMPRESA		 RS Engenharia			
Raphaela B. Sacavem ENGENHEIRA CIVIL CREA/SC - 132700-0 Charlotte A. Galvan ARQUITETA E URBANISTA CAUSC - 47811-0 Henrique Silvestre Pauli ENGENHEIRO ELETRICISTA CREA/SC - 123141-1 Pedro Correia Romio ENGENHEIRO MECÂNICO CREA/SC - 136131-0		 Município de Joinville - Secretaria da Educação E. M. Nove de Março Rua Santa Catarina, nº 6970 Bairro Itinga, Joinville/SC			
PROJETO	Lógica - Cabeamento	ARQUIVO	R03-LOG.E.M.Nove De Março-RS Eng	DATA	30 de Setembro de 2020
CONTEÚDO	Situação / Localização / Detalhe entrada	ETAPA	Projeto executivo	FOLHA	LOG 01/03
		ESCALA	Indicada		

RS Engenharia LTDA MEI CREA nº 146506-8 | CNPJ 27.712.287/0001-39
Rua Lages, 193 Bairro Fazenda | CEP 88301-475 - Itajaí/SC Fone: 47 2122-0943 | contato@rsengenhariatjajai.com.br

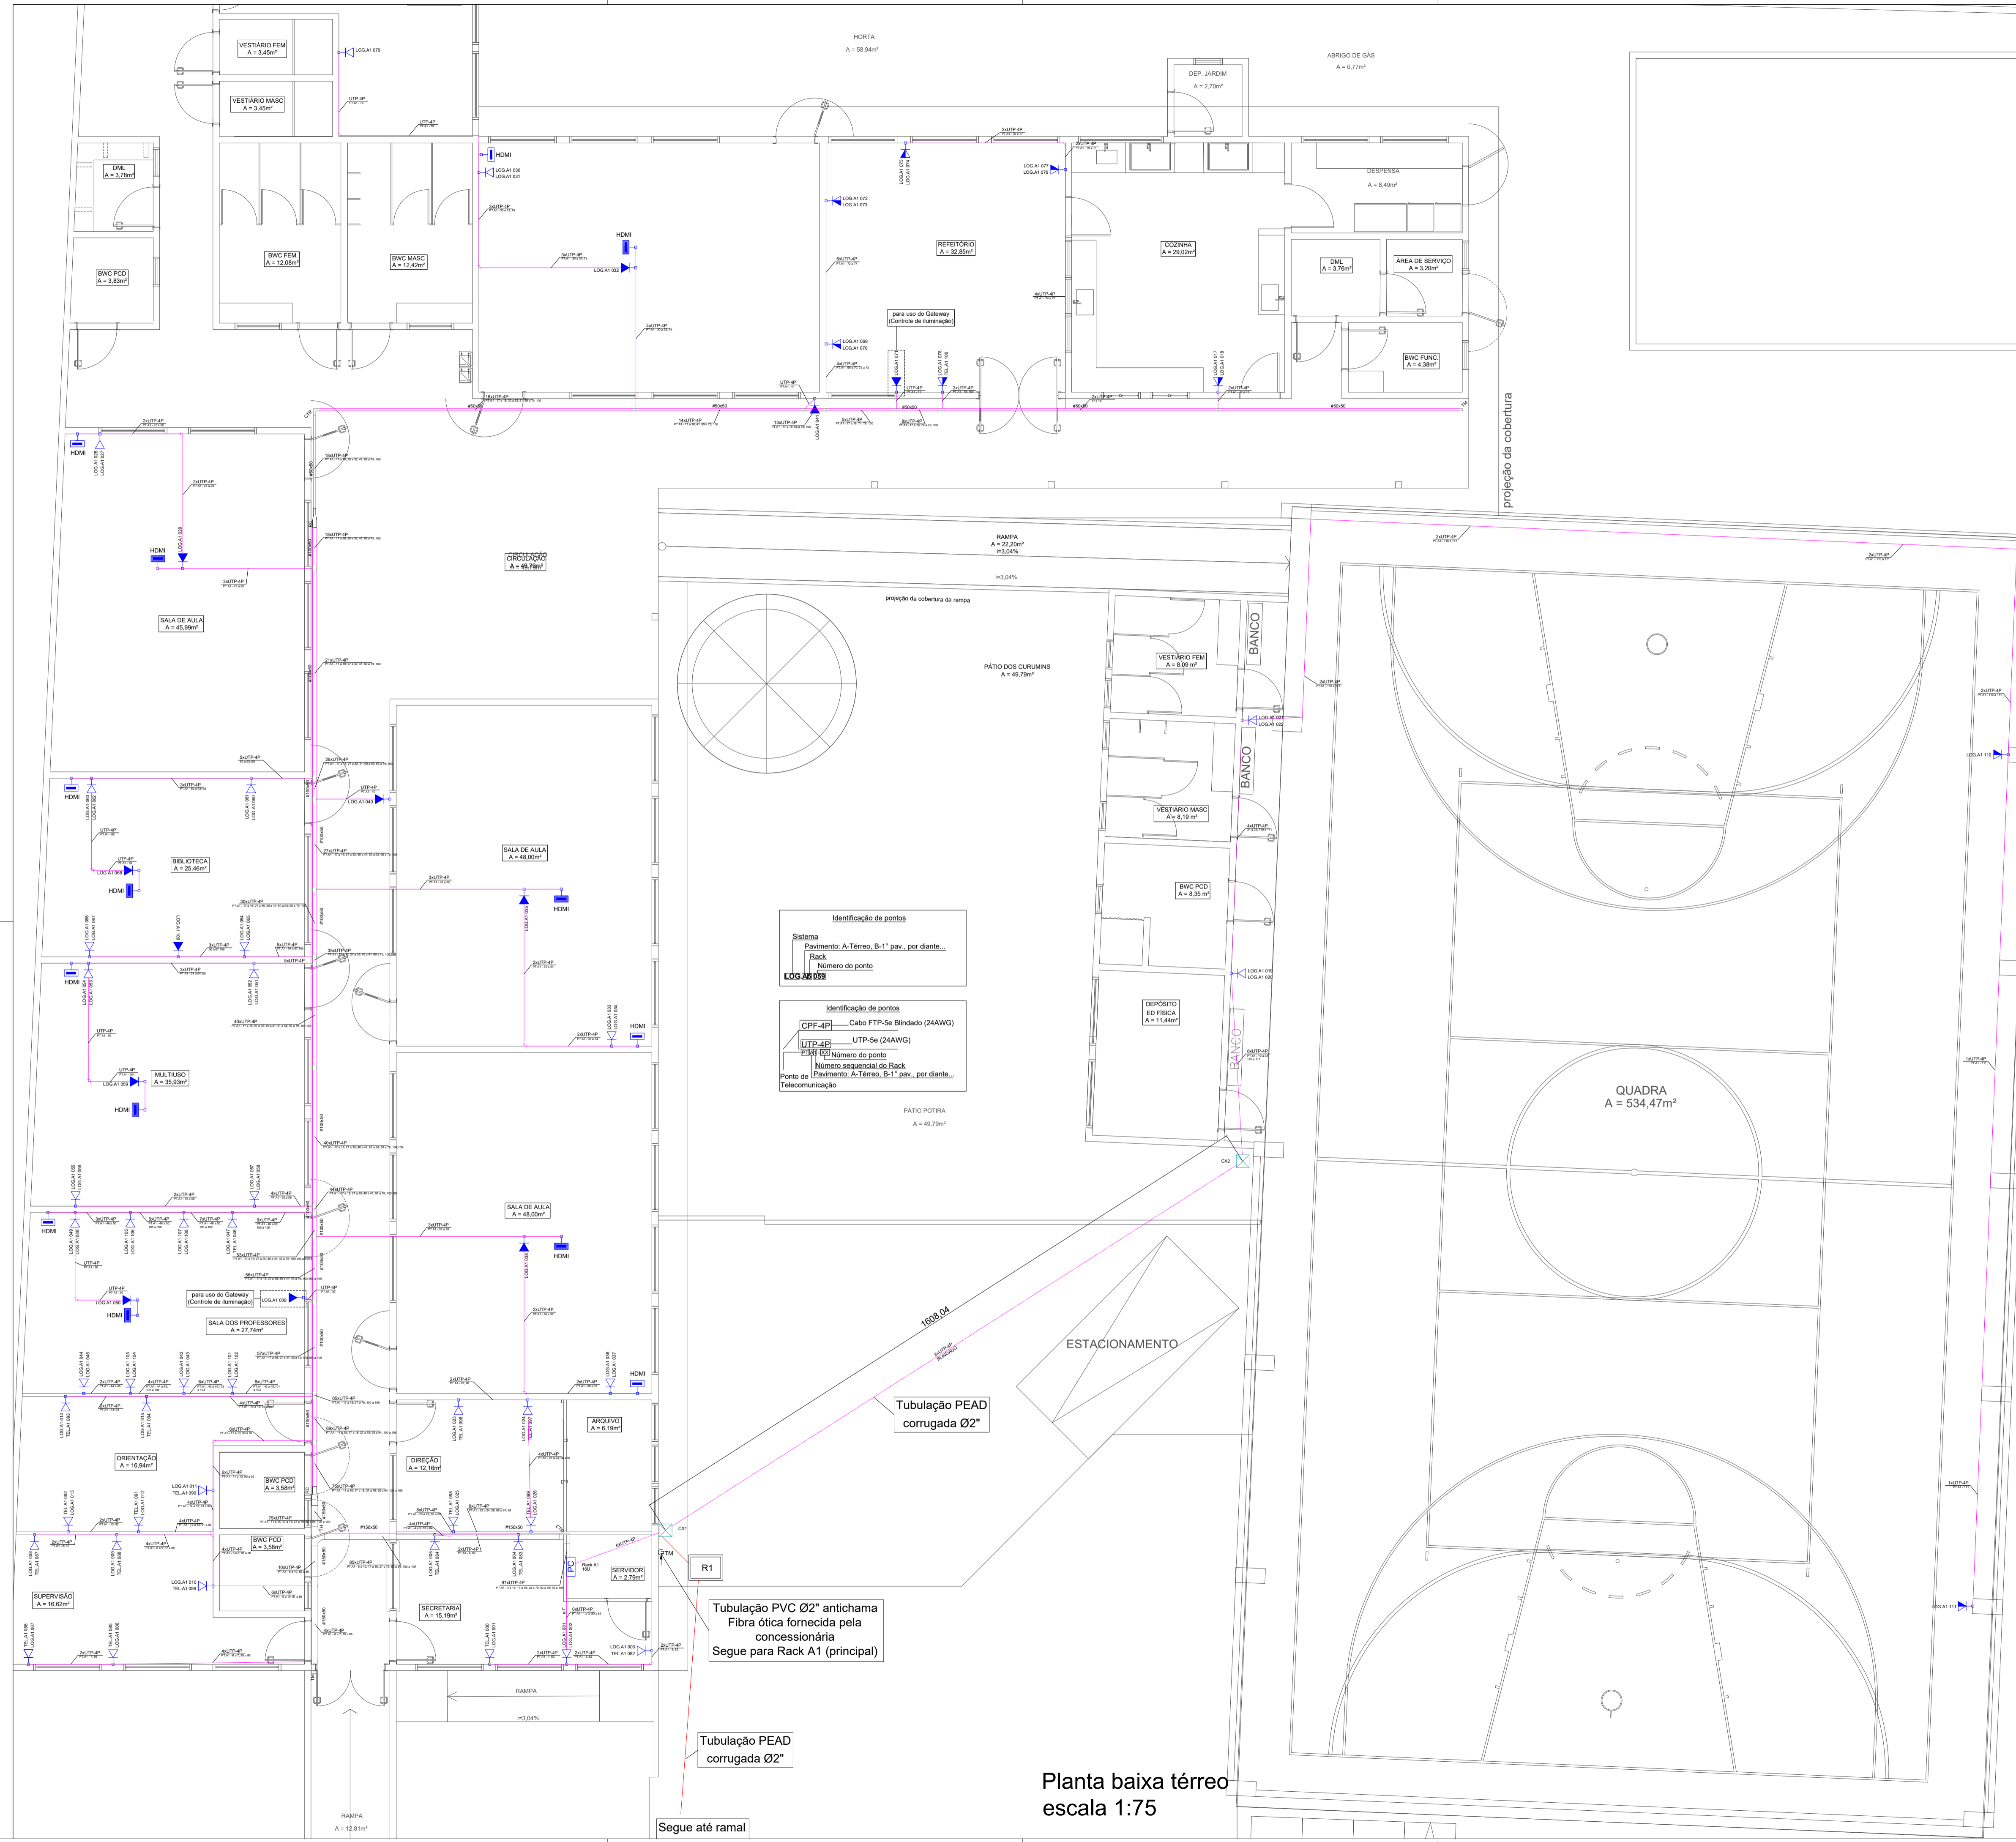

Legenda

- Ponto de telefone/lógica a 0,90m do piso - CAT 5e
- Ponto de telefone/lógica a 1,20m do piso - CAT 5e
- Ponto de telefone/lógica a 2,10m do piso - CAT 5e
- Ponto de HDMI no teto
- Ponto de HDMI baixo, a 0,90m do piso

Rack A1 - Principal (térreo)
 Tipo de piso, fechado com visor acrílico fumê ou cristal.
 - Quadro Frontal e Traseiro soldada em aço de 1,5 a 2,0mm de espessura.
 - Abertura superior e na base para passagem de cabos e pinças para guiar cabos em ambas as laterais (guias verticais).
 - Portas Laterais e traseira perfuradas ou com aletas de ventilação.
 - Teto preparado para recebimento do Kit de ventilação com 02 / 04 /06 ou 08 ventiladores.
 - Pés niveladores.

- Redução concêntrica de eletrocalha
- Saída dupla para eletroduto
- T horizontal 90° de eletrocalha
- Terminal de eletrocalha
- Cotovelo reto 90° de eletrocalha
- Eletrocalha galv. com tampa
Ver dimensão em projeto
- Cotovelo 90° PVC antichama, cinza
- Tubulação PVC antichama, cinza
Quando não cotado considerar Ø3/4"
- Caixa de passagem 30x30cm em concreto, com tampa

Legenda das indicações

- CTR** Cotovelo reto 90° - eletrocalha perfurada
- RC** Redução concêntrica - eletrocalha perfurada
- TH** T horizontal 90° eletrocalha perfurada
- TM** Terminal eletrocalha perfurada

Identificação de pontos

Sistema
 Pavimento: A-Térreo, B-1° pav., por diante...

Rack
 Número do ponto
LOG.A5 059
TEL.A5 083

- 1 - Todas as partes metálicas não condutoras (eletrocalhas, quadros, etc...) deverão ser aterradas com fio na cor verde.
- 2 - Os eletrodutos não especificados serão Ø3/4" aparentes de pvc antichama, cinza.
- 3 - Não será admitida nenhum tipo de emenda em condutores da rede lógica e telefônica.
- 4 - Nenhum cabo deverá ficar aparente, toda a infra estrutura deverá utilizar os acessórios adequados para proteger o cabeamento e garantir um perfeito acabamento.
- 5 - Toda a instalação deverá atender as normas da abnt e a norma do ministério do trabalho nr-10.
- 6 - As tomadas para pontos de cabeamento estruturado quando instalados em áreas úmidas deverão ter grau de proteção ip-65.
- 7 - Para complementação do projeto, ver memorial descritivo.

QUADRO DE REVISÕES

REVISÃO	DESCRIÇÃO	DATA	DESENHO
R00	Emissão inicial	15/08/2019	Daniel
R01	Alteração conforme análise fiscalização	22/04/2020	Igor
R04	Alteração conforme análise fiscalização	30/08/2020	Igor
R05	Alteração conforme análise fiscalização	20/04/2022	Solange

APROVAÇÕES

PROPRIETÁRIO: **Ademar Stringari Junior**
 Município de Joinville
 C.N.P.J: 83.169.623/0001-10

RESPONSÁVEL TÉCNICO: **Raphaela B. Sacavem**
 Eng. Civil - CREA/SC - 132700-0

Assinado digitalmente por RAFAELA B. SACAVEM em 2022.04.20 11:33:07 (0307)

RS Engenharia

EQUIPE TÉCNICA DA EMPRESA
Raphaela B. Sacavem
 ENGENHEIRA CIVIL
 CREA/SC - 132700-0
Charlotte A. Galvan
 ARQUITETA E URBANISTA
 CREA/SC - 47811-0
Henrique Silvestre Pauli
 ENGENHEIRO ELETRICISTA
 CREA/SC - 12914-1
Pedro Correia Romio
 ENGENHEIRO MECÂNICO
 CREA/SC - 13613-0

PROPRIETÁRIO: Município de Joinville - Secretaria da Educação

EDIFICAÇÃO: E. M. Nove de Março

ENDEREÇO: Rua Santa Catarina, nº 6970
 Bairro Itinga, Joinville/SC

PROJETO: Lógica - Cabeamento

CONTEÚDO: Planta Baixa pavimento térreo

ARQUIVO: RLV04-R1

ETAPA: Projeto executivo

INDICADA

DATA: 30 de Setembro de 2020

FOLHA: **LOG 02/03**

Identificação de pontos

Sistema
 Pavimento: A-Térreo, B-1° pav., por diante...

Rack
 Número do ponto
LOG.A5 059

Identificação de pontos
 CPF-4P Cabo FTP-Se Blindado (24AWG)
 UTP-4P UTP-Se (24AWG)
 EPN Número do ponto
 Número sequencial do Rack
 Pavimento: A-Térreo, B-1° pav., por diante...
 Ponto de Telecomunicação

Tubulação PEAD corrugada Ø2"

Tubulação PVC Ø2" antichama
 Fibra óptica fornecida pela concessionária
 Segue para Rack A1 (principal)

Tubulação PEAD corrugada Ø2"
 Segue até ramal

Planta baixa térreo
 escala 1:75

