






VERIFICAR PROJETO DE ENTRADA DE ENERGIA PARA EXECUÇÃO DO QUADRO DE MEDIÇÃO

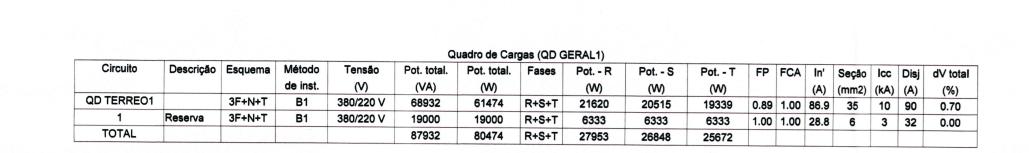


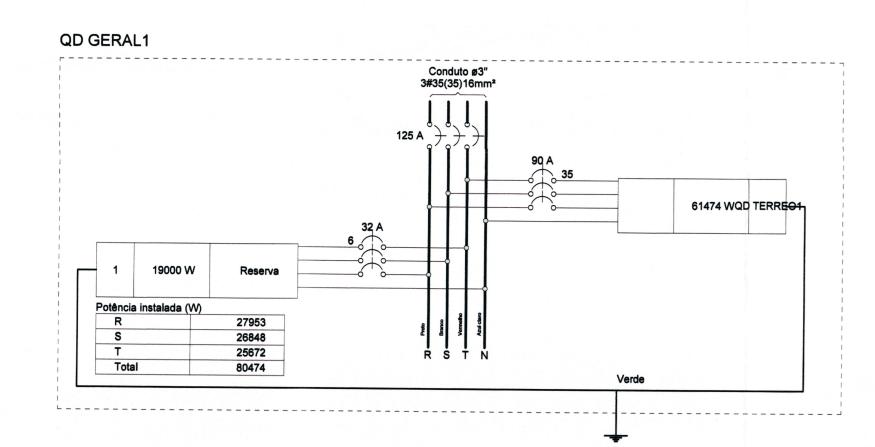


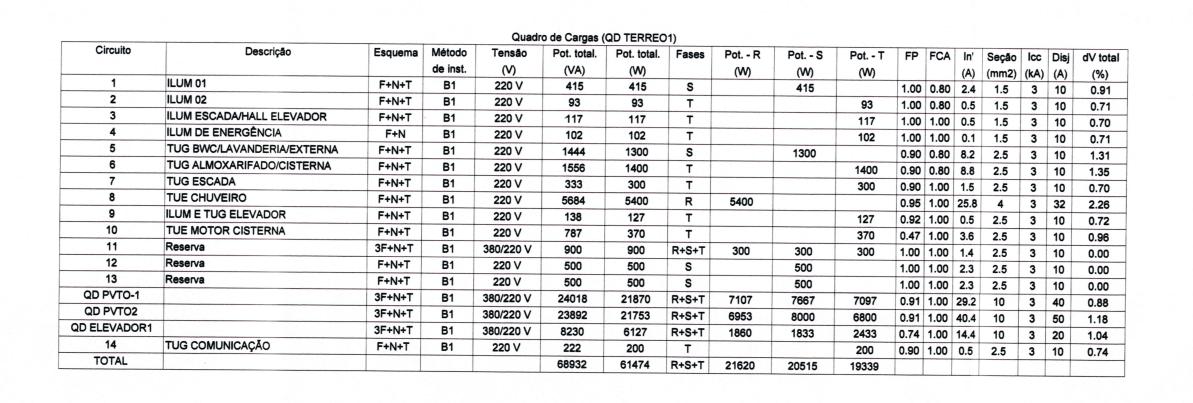

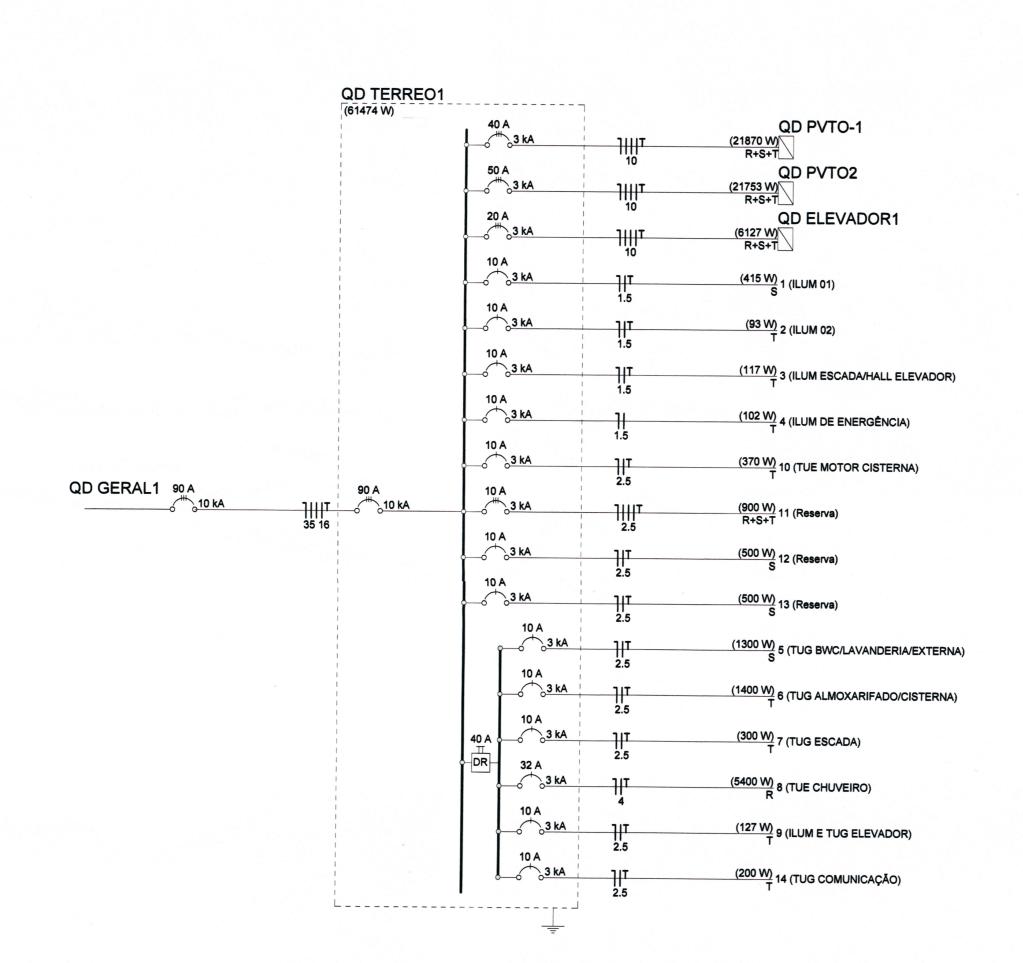

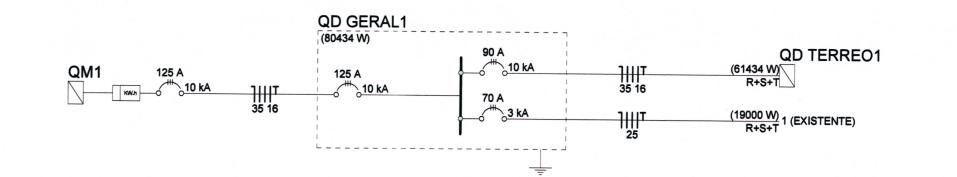

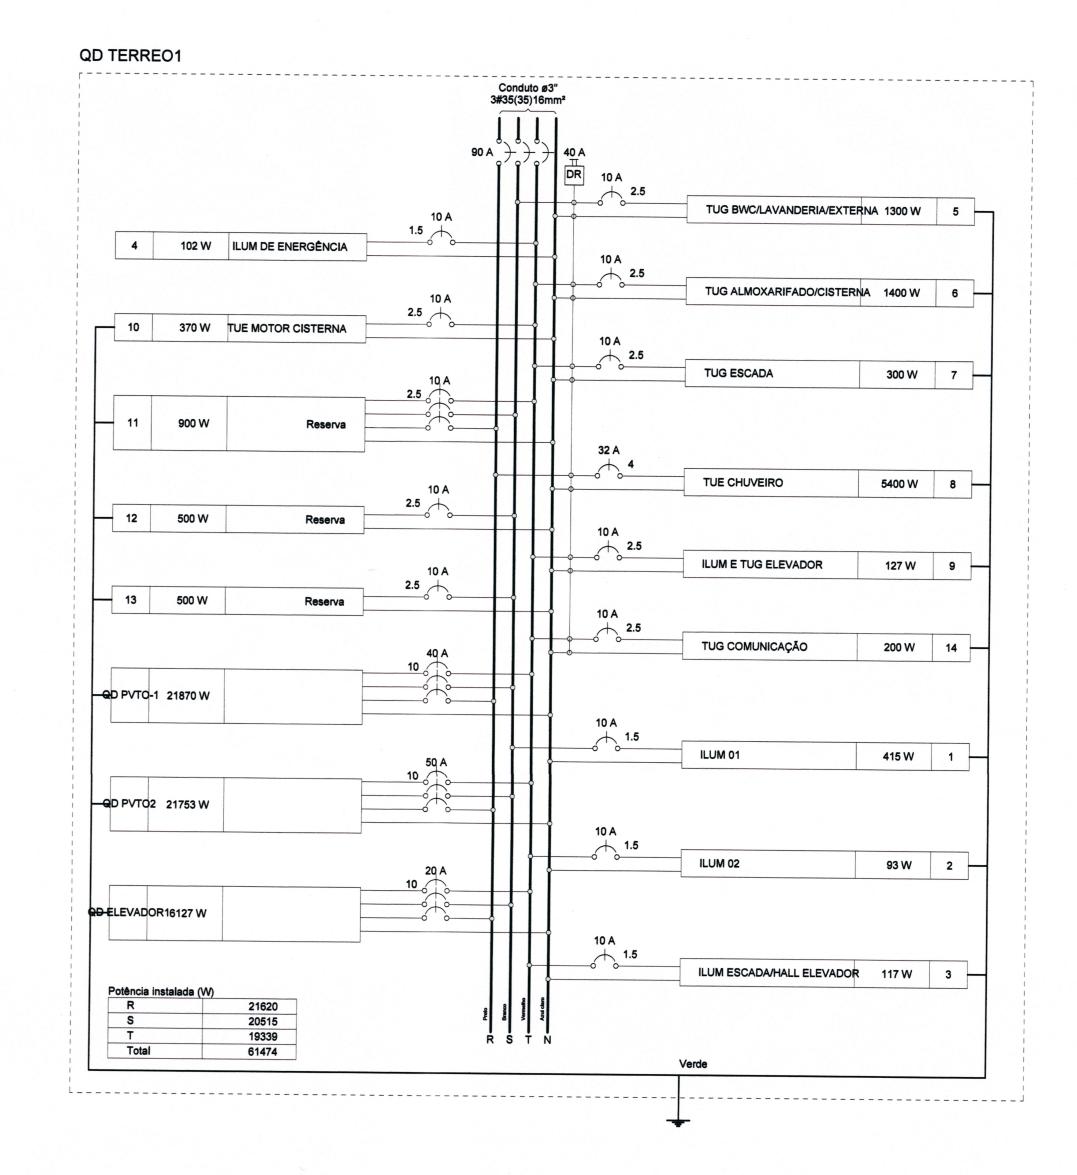

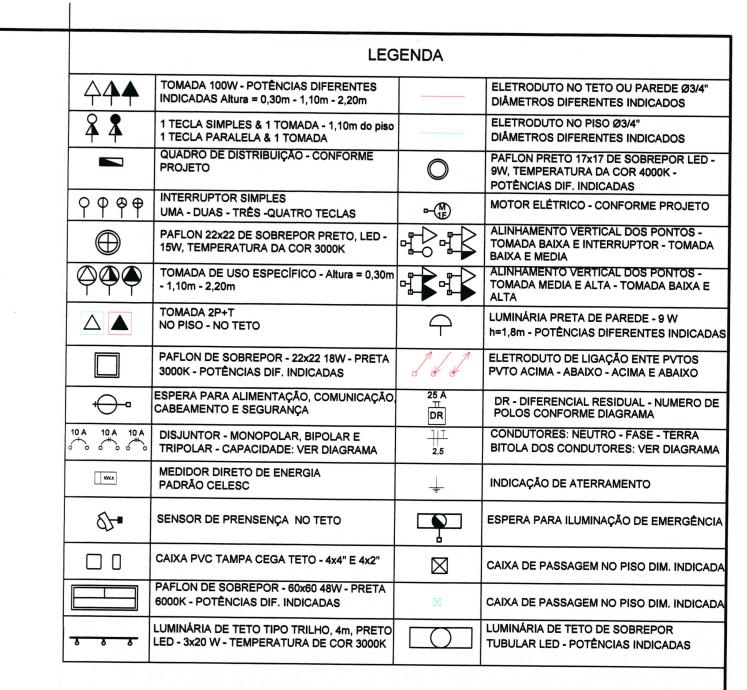

COLORAÇÃO DA ISOLAÇÃO DOS CONDUTORES:

- FASE R: PRETO
- FASE S: BRANCO OU CINZA
- FASE T: VERMELHO
- NEUTRO: AZUL CLARO
- TERRA: VERDE-AMARELO OU VERDE
- RETORNO: AMARELO

UTILIZAR CONDUTORES COM ISOLAÇÃO EPR 0,6/ 1kV PARA ALIMENTAÇÃO DOS QUADROS DE DISTRIBUIÇÃO E CIRCUITOS ENTERRADOS UTILIZAR CONDUTORES COM ISOLAÇÃO PVC 450/ 750 V PARA DISTRIBUIÇÃO ELÉTRICA INTERNA, SALVO ORIENTAÇÃO EM PROJETO

SIGLAS USUAIS EM TUE'S PRESENTES NESTE PROJETO.

ARC12.000: CONDENSADORA DE AR DE 12.000 BTU'S - POTÊNCIA CONFORME PROJETO
ARC18.000: CONDENSADORA DE AR DE 18.000 BTU'S - POTÊNCIA CONFORME PROJETO

ARC22.000: CONDENSADORA DE AR DE 22.000 BTU'S - POTÊNCIA CONFORME PROJETO

ARC30.000: CONDENSADORA DE AR DE 30.000 BTU'S - POTÊNCIA CONFORME PROJETO
ARC60.000: CONDENSADORA DE AR DE 60.000 BTU'S - POTÊNCIA CONFORME PROJETO

FOG4: FOGÃO DE INDUÇÃO 4 BOCAS - POTÊNCIA CONFORME PROJETO

TUB: TUBULARES LED

OBSERVAÇÕES DE PROJETO:

NOTA 1: TODAS AS TOMADAS DE USO GERAL SÃO DO TIPO 2P+T, <u>250V/10A</u>, SALVO INDICAÇÕES EM PROJETO.

NOTA 2: OS CONDUTORES NÃO INDICADOS EM PLANTA SÃO DE #1,5MM²

NOTA 3: OS ELETRODUTOS NÃO DIMENSIONADOS EM PLANTA BAIXA SÃO <u>Ø3/4" - PVC</u>.

NOTA 4: OS CIRCUITOS ESPECÍFICOS PARA <u>CHUVEIROS ELÉTRICOS</u> DEVEM SER <u>ÚNICOS</u> NO ELETRODUTO, SEM COMPARTILHAR ELETRODUTO COM OUTROS CIRCUITOS.

NOTA 5: OS CIRCUITOS ESPECÍFICOS PARA CONDICIONADORES DE AR DEVEM TER NO MÁXIMO TRÊS CIRCUITOS POR

NOTÁ 6: ELETRODUTOS ENTERRADOS NO SOLO DEVEM ESTAR A UMA <u>PROFUNDIDADE MÍNIMA</u> DE 50 CM.

NOTA 7: AS COTAS ESTÃO EM CENTÍMETROS.

NOTA 8: QUAISQUER ALTERAÇÕES DO PROJETO DEVEM TER AUTORIZAÇÃO POR ESCRITO DO PROJETISTA, QUAISQUER ALTERAÇÕES DURANTE A EXECUÇÃO SERÁ DE RESPONSABILIDADE DO RESPONSÁVEL TÉCNICO PELA EXECUÇÃO.

AMUNESC

Associação de Municípios do Nordeste do Estado de Santa Catarina
89.204-635 - JOINVILLE - SC - Rua Max Colin, 1843 - América - Fone: 0\*\*47 433-3927
ASSESSORIA E COORDENADORIA DE PLANEJAMENTO URBANO, MUNICIPAL E REGIONAL
home page: www.amunesc.org.br CREA SC 48.825-4

TRABALHO CUSTEADO ATRAVÉS DA ASSOCIAÇÃO DE MUNICÍPIOS DO NORDESTE DE SANTA CATARINA

PROJETO DISTRIBUIÇÃO ELÉTRICA

OBRA: AMPLIAÇÃO MUSEU ARQUEOLÓGICO SAMBAQUI

PROPRIETÁRIO:
PREFEITURA MUNICIPAL DE JOINVILLE

PROPRIETÁRIO:
PREFEITURA MUNICIPAL DE JOINVILLE

Prefeito de Joinville

Assinado de forma digital por DIEGO SANTOS:04072507946
Dados: 2021.01.13 09:22:33 -03:00'

PROPRIETÁRIO

ENG-ELETRICISTA DIEGO SANTOS - CREA 123.938-7/SC

ÚDO: DIAGRAMA UNIFILARES E MULTIFILARES PVTO TÉRRO

CONTEÚDO: DIAGRAMA UNIFILARES E MULTIFILARES PVTO TÉRRO

ESCALA: 1:50 DATA: 11/01/2024

 ESCALA:
 1:50
 DATA:
 11/01/2021

 DESENHO:
 DIEGO
 ELABORAÇÃO:
 DIEGO
 RV00

PLANTA BAIXA DISTRIBUILÇÃO ELÉTRICA TERREO ESCALA: 1/50